

DAFTAR PUSTAKA


- Makassar Insight. (2020, November 2). Pemkot Makassar Rencanakan Bangun *Mall* Pelayanan Publik. Retrieved 11 Agustus 2021, from Makassar Insight: <https://makassarinsight.com/read/pemkot-makassar-rencanakan-bangun-mall-pelayanan-publik>
- Undang-undang Permen PNARB NO.23 2017. (n.d.).
- Reswara, A. M. (2021). Penerapan Konsep *Adaptive Reuse* pada Salah Satu Bangunan M Bloc Space Ex. Rumah Dinas Peruri. In A. M. Reswara, Penerapan Konsep *Adaptive Reuse* pada Salah Satu Bangunan M Bloc Space Ex. Rumah Dinas Peruri (p. 3). Tanggerang Selatan: Program Studi Arsitektur Fakultas Teknologi dan Desain Universitas Pembangunan Jaya.
- Merriam-Webster. (n.d.). '*Mall*': It's Not Just for Shopping -The word has its origin in a game-. Retrieved Oktober 2021, from Merriam Webster: Merriam Webster.com
- Sari, S. M. (2010, Juni). Sejarah Evolusi *Shopping Mall*. Dimensi *Interior*, 8, pp. 52-62.
- Coleman, P. (2006). *Shopping Environmen Evolu- tion, Planning and Design* . . Burlington: Archi- tectural Press.
- Pevsner, N. (1976). A History of *Building Types*. A Brief History of *Shopping Centres*. New York: International Centres.
- Geist, J. F. (1989). *Arcades: The History of a Building Type*. Massachusetts: Massachusetts of Technology Press.
- Weiss, W. M. (1998). *The Bazaar: Markets and Merchants of the Islamic World*. New York: Thames and Hudson Pub.
- Nediari, A. (2013, April 1). Fenomena Mal Bagi Masyarakat Urban di Jakarta. Humaniora, 4, 183-190.
- Nurdin, I. (2019). Kualitas Pelayanan Publik. Surabaya: Media Sahabat Cendekia.
- Maulidah , S. (2014). Pelayanan Publik Pelayanan Administrasi Terpadu Kecamatan (PATEN). Bandung: CV. Indra Prahasta.

- Putra, M. B. (2020, 11 29). Mengenai Pelayanan Publik. Retrieved Januari 2022, from OMBUDSMAN Republik Indonesia:
<https://ombudsman.go.id/artikel/r/artikel--mengenal-pelayanan-publik>
- Istianto, B. (2011). Manajemen Pemerintah dalam Perspektif Pelayanan Publik. Jakarta: Mitra Wacana Media.
- Public Service Hall*. (n.d.). Retrieved from Open Government Partnership:
<https://www.opengovpartnership.org/>
- Sofiana, R., Purwantiasning, A. W., & Annisa. (2014, November 12). Strategi Penerapan Konsep *Adaptive Reuse* pada Bangunan Tua. Seminar Nasional Sains dan Teknologi 2014, pp. 1-10.
- Sumalyo, Y. (1993). Arsitektur Kolonial Belanda di Indonesia. Sleman: Gadjah Mada University Press.
- Badan Pusat Statistik Kota Makassar. (2021). Kota Makassar Dalam Angka 2021. Makassar: BPS Kota Makassar.
- white, E. T. (1893). Site Analysis (Diagram *Information for Architectural Design*). Florida: Architectural Media Ltd.
- Sofiana, R., Purwantiasning, A. W., & Anisa. (2014). Strategi Penerapan Konsep *Adaptive Reuse* pada Bangunan Tuan Studi Kasus Gedung PT. P.P.i (Ex. Kantor PT Jipta Niaga) di Kawasan Kota Tua Jakarta. Seminar Nasional Sains dan Teknologi 2014, pp. 1-10.
- Susanti, A., & dkk. (2020). Pemahaman *Adaptive Reuse* dalam Arsitektur dan Desain *Interior* sebagai Upaya Menjaga Keberlanjutan Lingkungan: Analisis Tinjauan Literatur. Prosiding Seminar Nasional Desain dan Arsitektur (SENADA), 499-505.
- Oxford English Dictionary*. (n.d.).
- Stanford Anderson. (2009). *The Oxford Companion to Architecture* (Vol. 1). Oxford University Press.
- HMC Architects. (n.d.). *Civic Building and Civic Center Architecture: Design for the Public*. Retrieved from HMC Architects: hmcarchitects.com
- Maryland Department of Planning. (2001). Models and Guidelines for *Infill Development*.

- Preservation Alliance of Greater Philadelphia. (2007). *Sense Of Place: Design Guidelines For New Construction In Historic Districts*.
- Purwantiasning, A. W., Rosyadi, M. A., & Sari, Y. (2019). Pemahaman Metode *Building Infill* sebagai Penerapan Konsep Konservasi Kawasan Bersejarah Melalui Studi Preseden. Seminar Nasional Sains dan Teknologi 2019. Jakarta.
- Department of Urban and Regional Planning Florida State University . (2009). Chapter 6: *Urban Infill*.
- Alfirevic, D., & Alfirevic, S. (2015). nfill Architecture: *Design Approaches For In-Between Buildings And “Bond” As Integrative Element*. Reasearch Gate.
- Intara, I. W. (2016, Maret). Metode Pelaksanaan Dewatering yang Ramah Lingkungan Pada Proyek *The Nest Condotel*. Jurnal Matrix, 6.
- Farida, A. (2021, November). Pondasi Tiang Pancang. Retrieved from <https://www.icreate.id/blog/pondasi-tiang-pancang/>

Mal Pelayanan PUBLIK dengan Konsep Adaptive Reuse Bangunan Balaikota Makassar (Gouverneur Kantoor)

D051171301 SITI AINUN FITRI

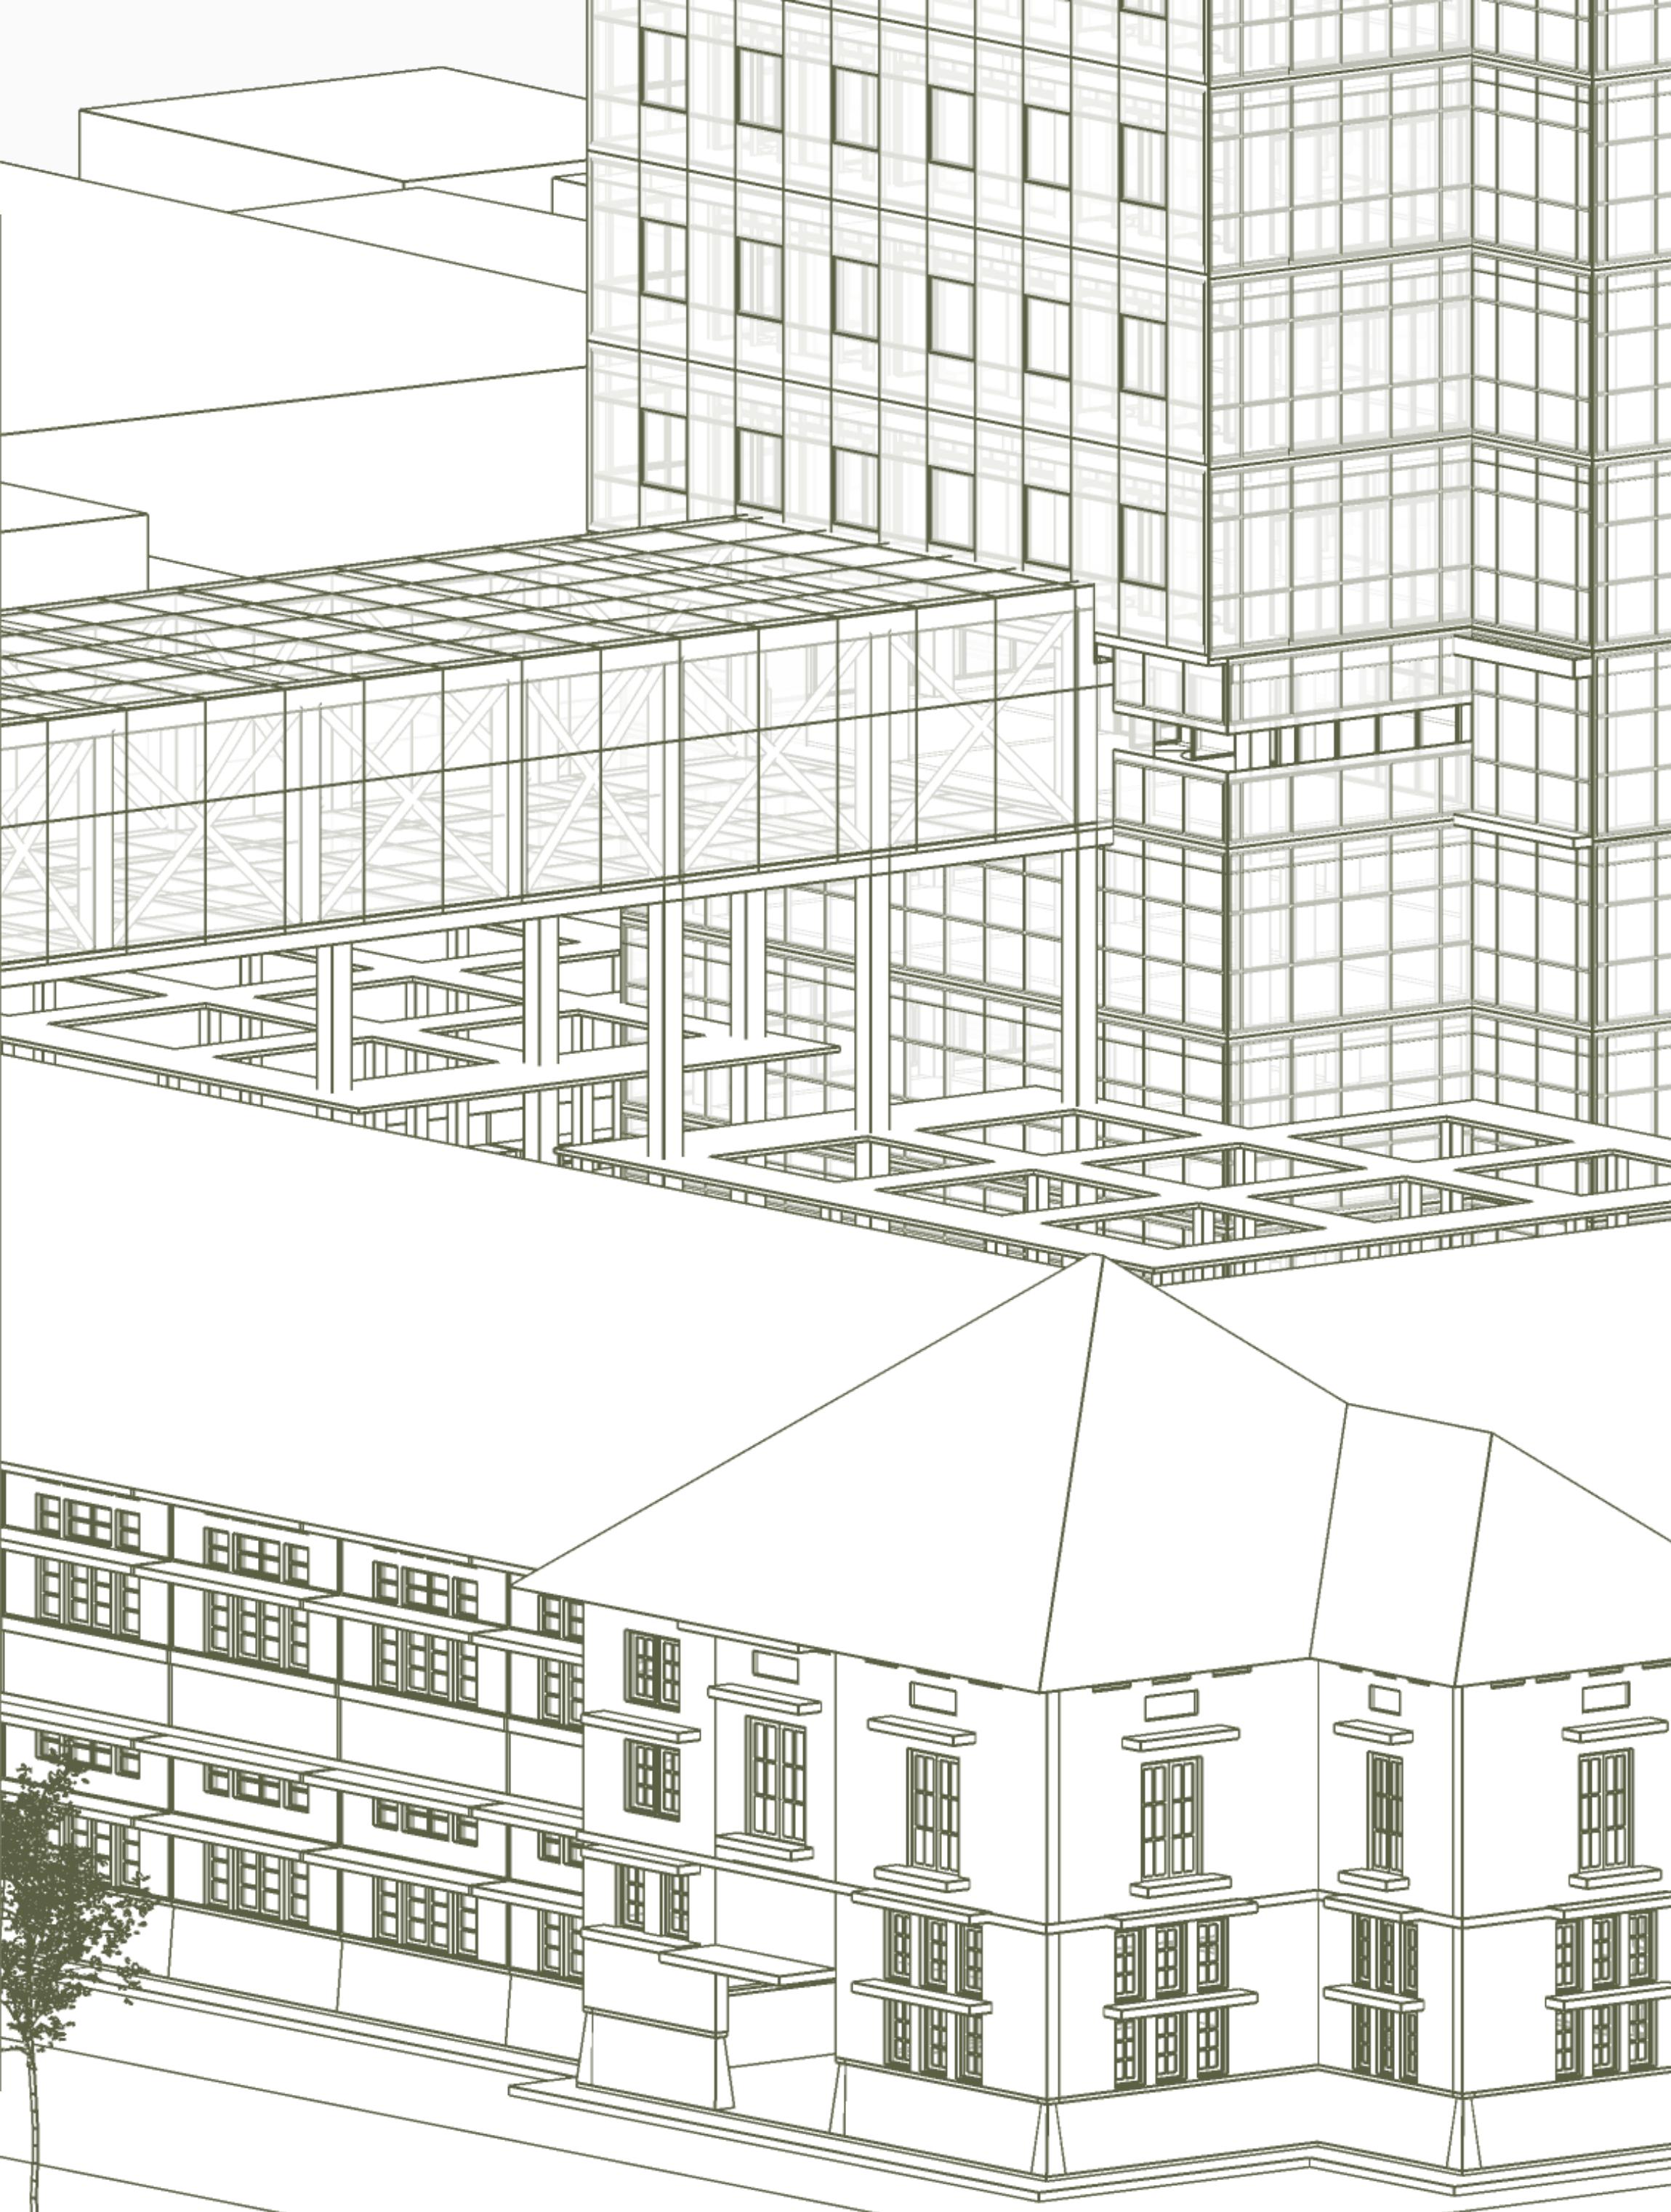

DESAIN SKEMATIK

D051171301/SITTI AINUN FITRI



LATAR BELAKANG

Pelayanan publik yang baik adalah salah satu yang menjadi tujuan *smart city*. Prosedur pelayanan di Indonesia yang masih kurang baik, sehingga pemerintah berupaya mendorong pembangunan Mal Pelayanan Publik. Pemerintahan sedang mentargetkan pembangunan Mal Pelayanan Publik, penetapan tersebut melalui surat keputusan Menteri Pendayagunaan Aparatur Negara dan Reformasi Birokrasi Nomor 11/2018 tentang penetapan Lokasi Penyelenggaraan Mal Pelayanan Publik Tahun 2018.

BUILDING INFILL

Pendekatan *Building infill* yaitu pembangunan yang dilakukan dengan mengisi celah lahan yang tersedia pada lingkungan yang telah terbangun (Maryland Department of Planning, 2001). Penerapan metode *Building infill* pada lingkungan atau bangunan bersejarah dianggap sebagai cara untuk meng-upgrade bangunan atau lingkungan bersejarah sehingga tidak dianggap kuno atau ketinggalan jaman dan tetap dapat digunakan untuk mengakomodasi kegiatan-kegiatan baru.

ALUR PELAYANAN DI MAL PELAYANAN PUBLIK

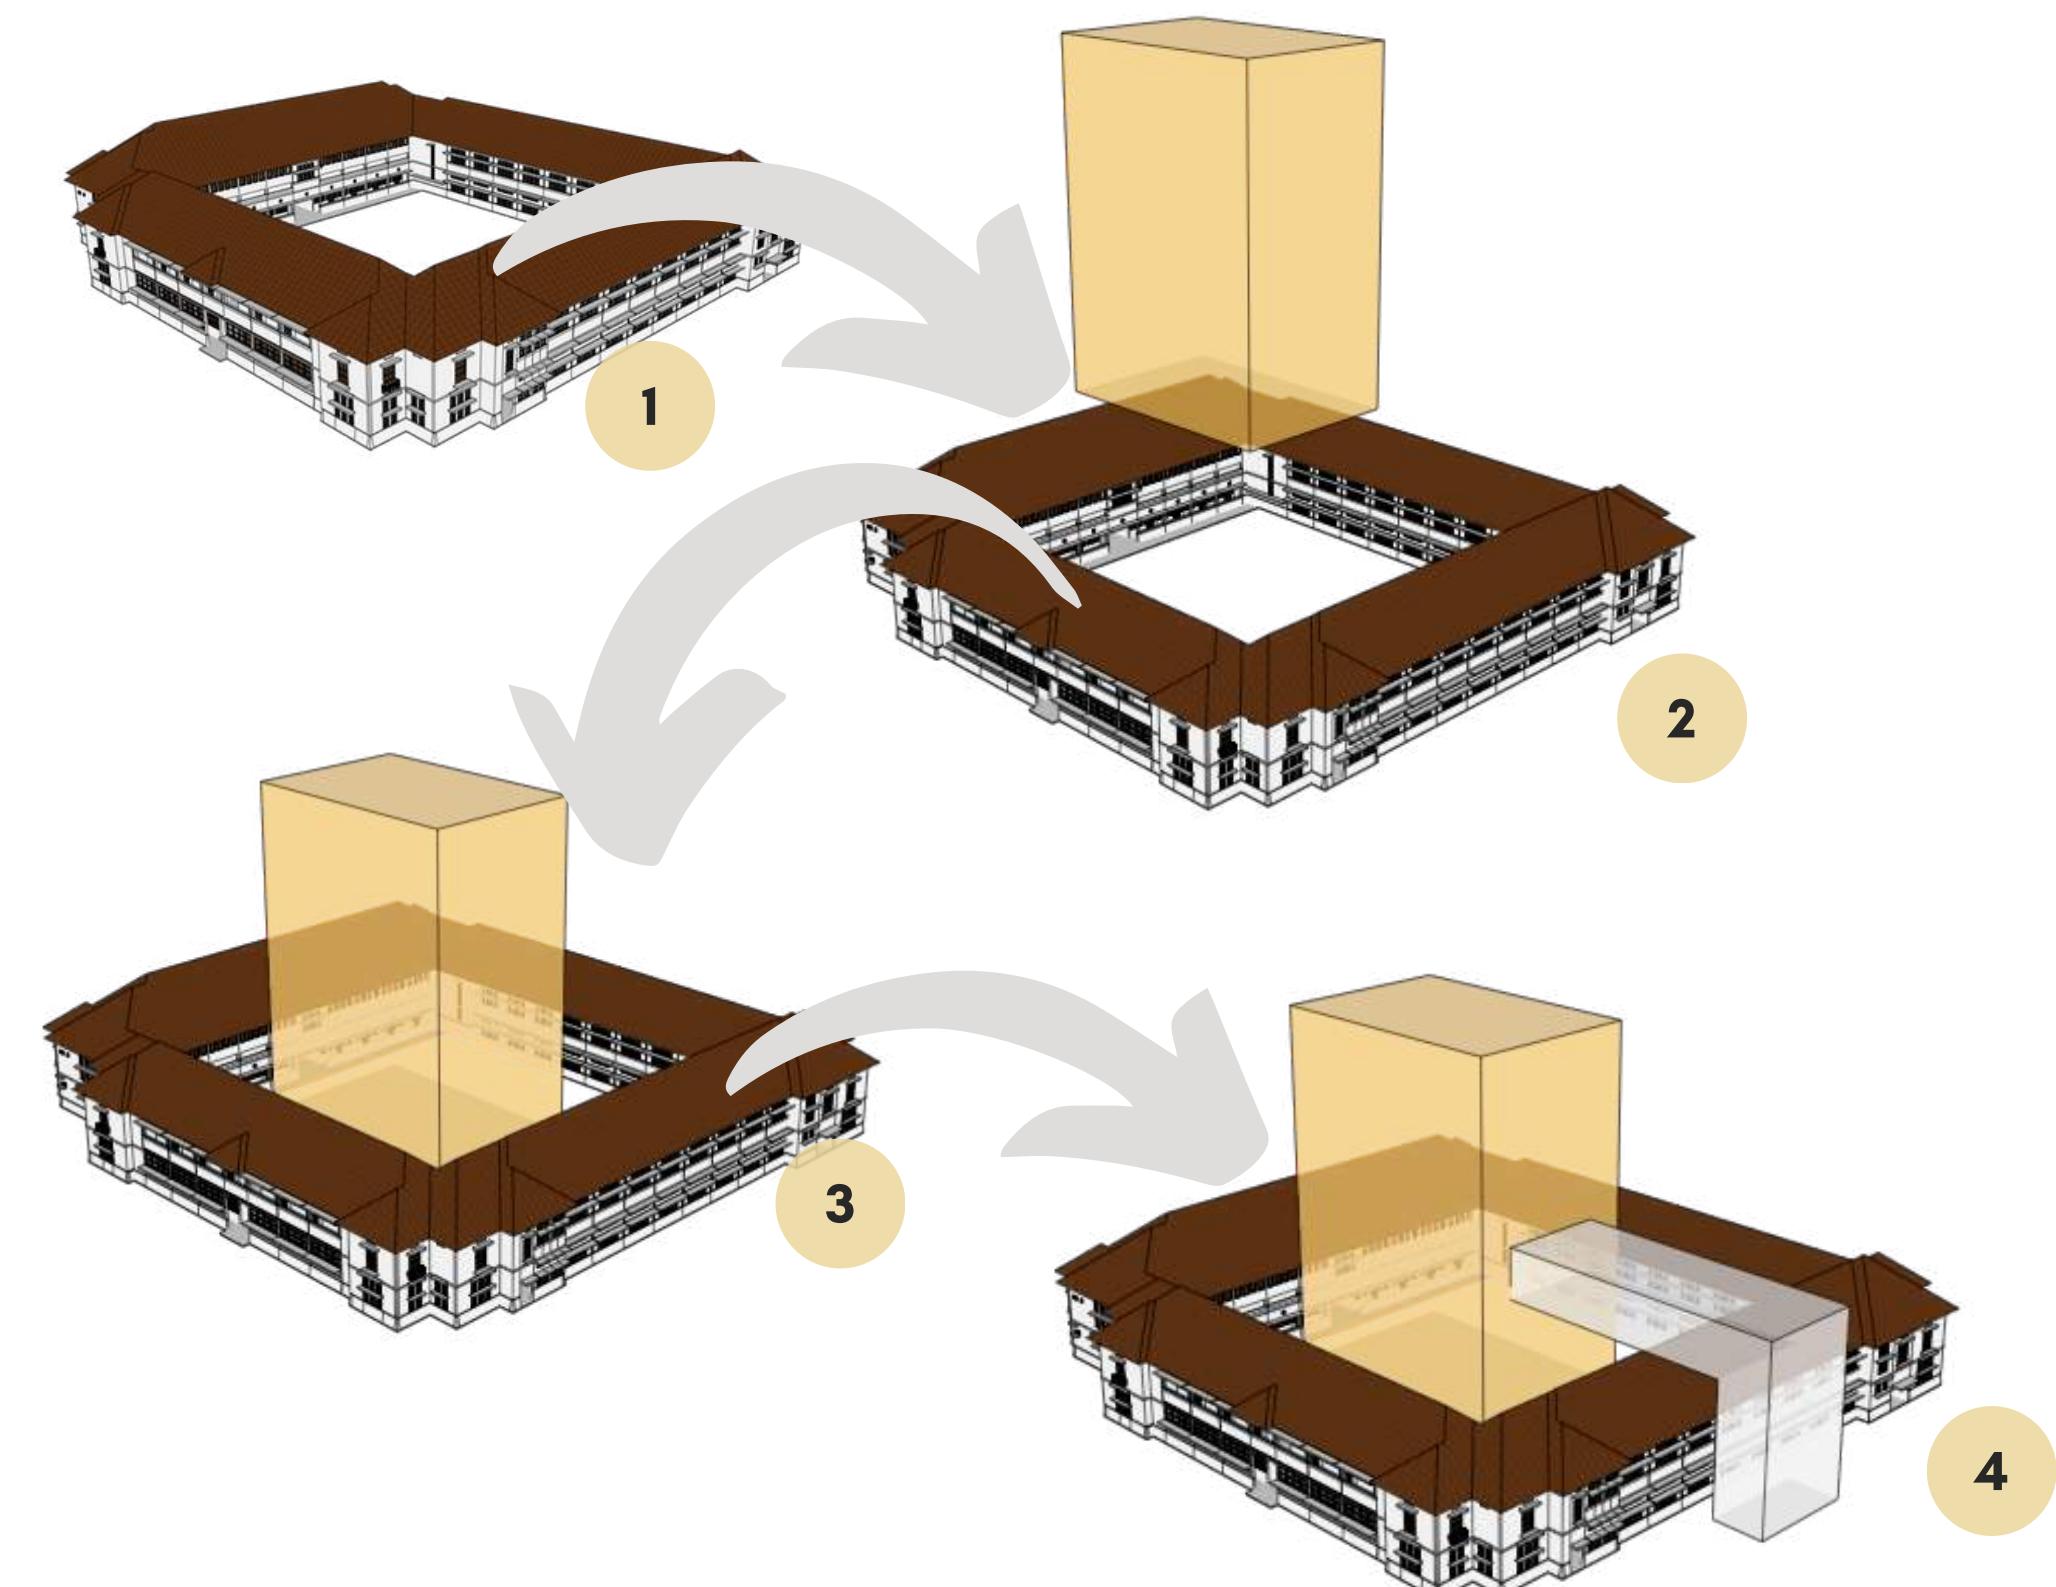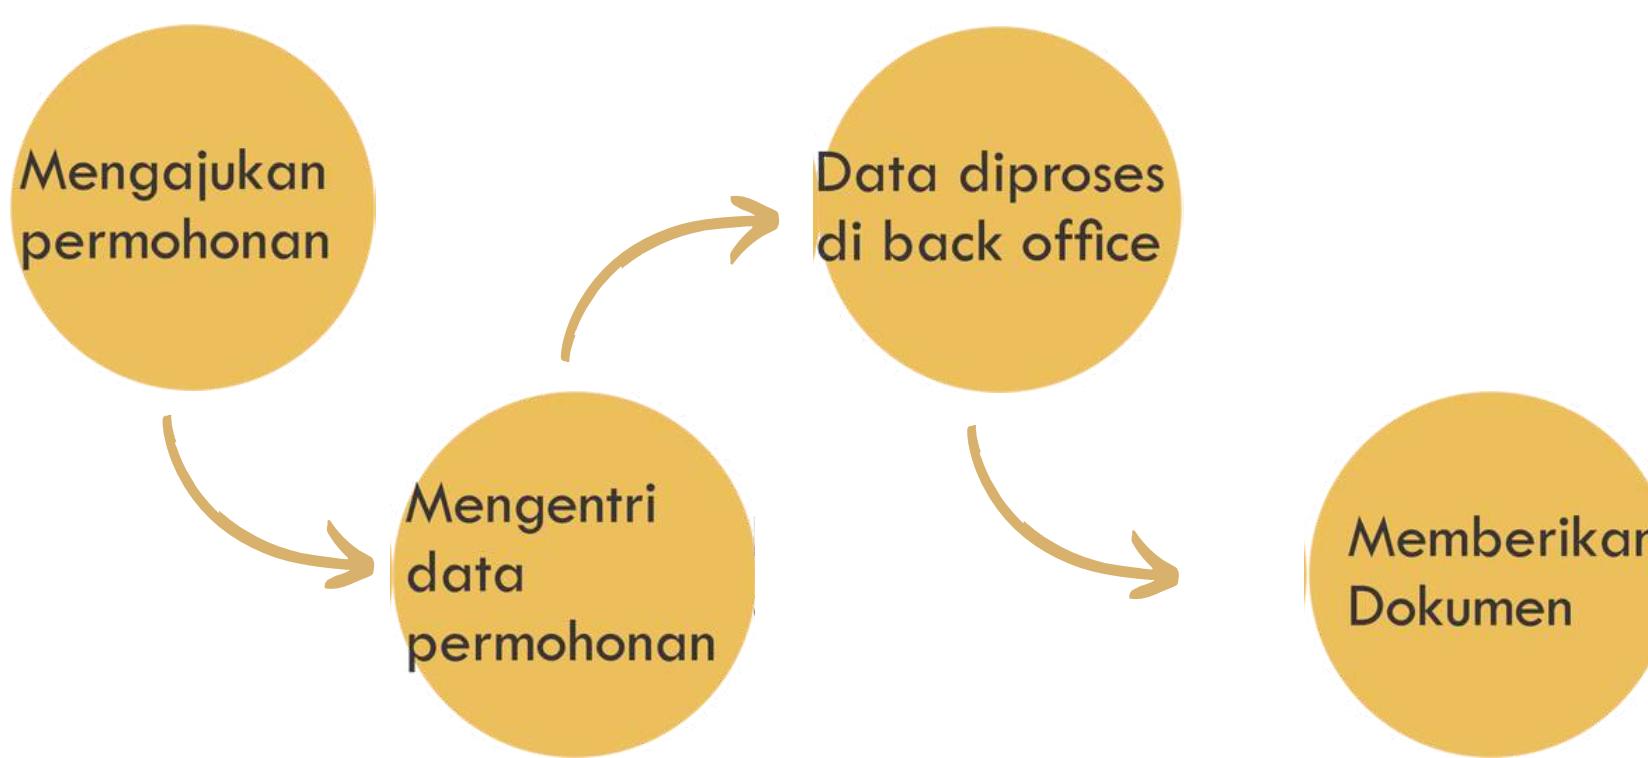

1. Di bangun pada tahun 1938, dengan fungsi awal sebagai Kantor Gubernur. Kemudian pada tahun 1993, bangunan beralih fungsi sebagai Kantor Walikota Makassar.
2. Tahun 2004, Gedung Balaikota banyak mengalami renovasi. Satu di antaranya adalah adanya penambahan gedung bertingkat, yakni menara Balai Kota Makassar.
3. Fasad tower diubah menyesuaikan fungsi bangunan yang akan dirancang yaitu Mal Pelayanan Publik
4. Menambahkan jembatan yang akan berfungsi sebagai *Observation Deck* agar masyarakat dapat melihat bangunan Cagar Budaya dari atas bangunan.



GOUVERNEUR KANTOOR

D051171301/SITTI AINUN FITRI

SEJARAH



Sejarah Gouverneur Kantoor atau saat ini di kenal dengan Kantor Balaikota Kota Makassar, pada tahun 1938, Kota Makassar menjadi ibukota administratif bagi seluruh wilayah Kepulauan Hindia Belanda di sebelah Timur nusantara. Pada awalnya, kantor gubernur menggunakan Gedung Central Kantoor Voor de Comptabiliteit (CKC), terletak di Hoogepad samping Societeit de Harmonie dan tidak jauh dari lokasi bangunan ini. Akan tetapi, dengan adanya perubahan struktur organisasi pemerintahan kolonial, pada tahun 1939 dibangunlah Kantor Gubernur di atas lahan sisi Utara Kerkplein. Th. H. Muller dari The National Building Service sebagai arsitek perencana bangunan. Dengan selesainya kantor ini, maka kantor pemerintahan lalu dipindahkan dari CKC ke gedung baru yang telah rampung dibangun.



Bangunan bersejarah ini bergaya arsitektur Kolonial Modern dengan mengadopsi unsur setempat – tropis – pada atap yang berbentuk perisai sambung menyambung antar unit massa.

Gedung ini sudah berusia lebih dari delapan puluh tahun, hingga hari ini masih utuh. Pada masa RIS/NIT, gedung ini bernama Balai Perdana Menteri Negara Indonesia Timur. Sejak tahun 1993, bangunan telah beralih fungsi menjadi Kantor Walikota Makassar. Nuansa kolonialnya masih sangat terasa. Penambahan unsur tradisional 'timpalaja' bersusun tiga cukup mengganggu arsitektur aslinya. Kini, di lahan tengah berdiri sebuah menara berlantai 12 untuk mengakomodir kebutuhan ruang kerja sebagai konsekuensi kantor pelayanan administrasi dan umum Kota Makassar.

D E N A H

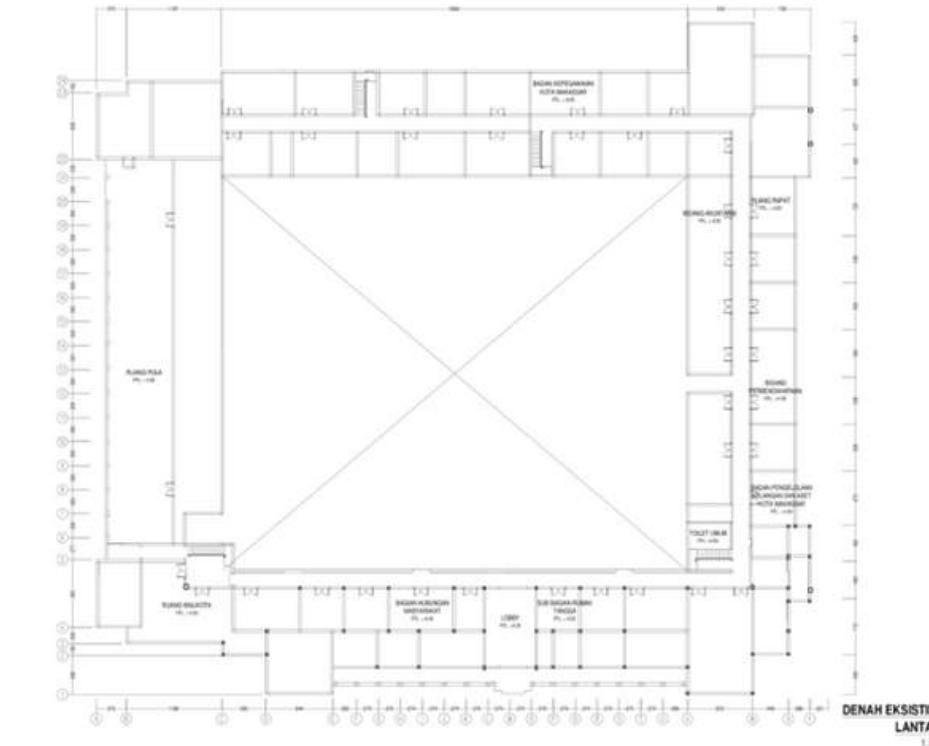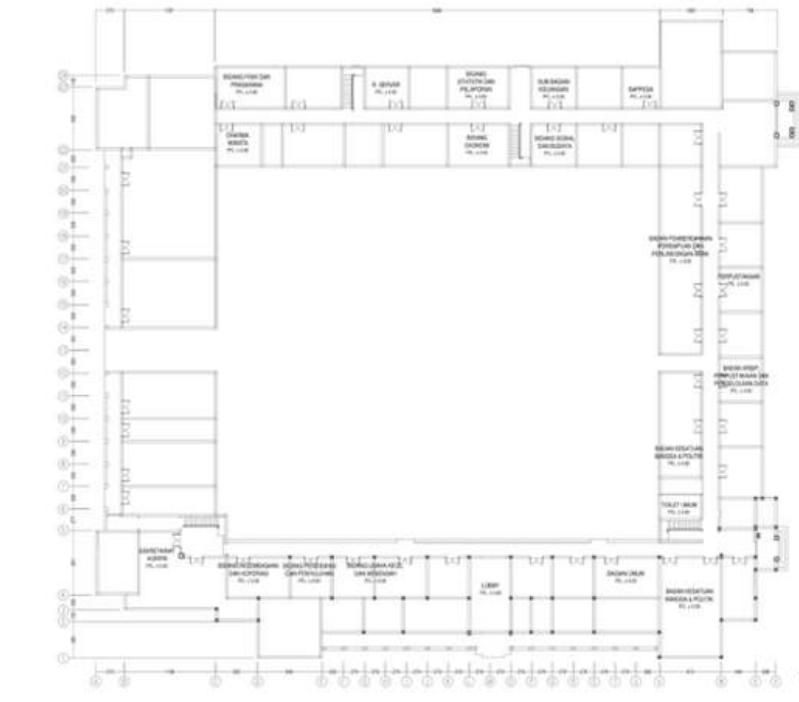

Denah berbentuk segi empat, simetris dengan taman luas di tengah (inner court) untuk pengudaraan dan pencahayaan alami. Bentuk ini sangat cocok untuk iklim tropis karena cahaya matahari dan aliran angin dapat masuk dengan baik.

S E L A S A R



Selasar sebagai pencapaian antar ruang dan untuk sirkulasi penghawaan dan pencahayaan



DEPARTEMEN ARSITEKTUR
FAKULTAS TEKNIK
UNIVERSITAS HASANUDDIN

STUDIO AKHIR
PERANCANGAN
ARSITEKTUR

DOSEN PEMBIMBING
Ir. Ria Wikantari, M.Arch., Ph.D.
Ir. Abdul Mufti Radja, ST., MT., Ph.D.

MAHASISWA
Sitti Ainun Fitri

JUDUL TUGAS AKHIR
Mal Pelayanan Publik
Dengan Konsep Adaptive
Reuse bangunan Balaikota
Makassar (Gouverneur Kantoor)

NAMA GAMBAR
GOUVERNEUR
KANTOER

SKALA

NO. HAL

KETERANGAN

DOSEN PEMBIMBING	MAHASISWA	JUDUL TUGAS AKHIR	NAMA GAMBAR	SKALA	NO. HAL	KETERANGAN
Ir. Ria Wikantari, M.Arch., Ph.D. Ir. Abdul Mufti Radja, ST., MT., Ph.D.	Sitti Ainun Fitri	Mal Pelayanan Publik Dengan Konsep Adaptive Reuse bangunan Balaikota Makassar (Gouverneur Kantoor)	GOUVERNEUR KANTOER			

ANALISIS TAPAK

D051171301/SITTI AINUN FITRI



Tapak berlokasi di Kantor Balaikota Makassar, Jl. Ahmad Yani, Kecamatan ujung Pandang, Kota Makassar, Sulawesi Selatan. Tapak ini berada di Kawasan Pusat Pelayanan Kota dan Kawasan Bersejarah. Berada Kawasan Pusat Pelayanan Kota memberikan kelebihan aksesibilitas untuk menuju lokasi. Selain itu, berada di Kawasan Cagar Budaya dapat memberikan potensi sense of place pada tapak. Pembangunan Mal Pelayanan Publik di tapak tersebut diharapkan masyarakat dapat menikmati pelayanan yang baik sekaligus menjadi tempat untuk menikmati sense of place.



GEREJA IMMANUEL



MUSEUM KOTA



GEDUNG WITEL





KANTOR POS



GEDUNG ARSIP



FORT ROTTERDAM

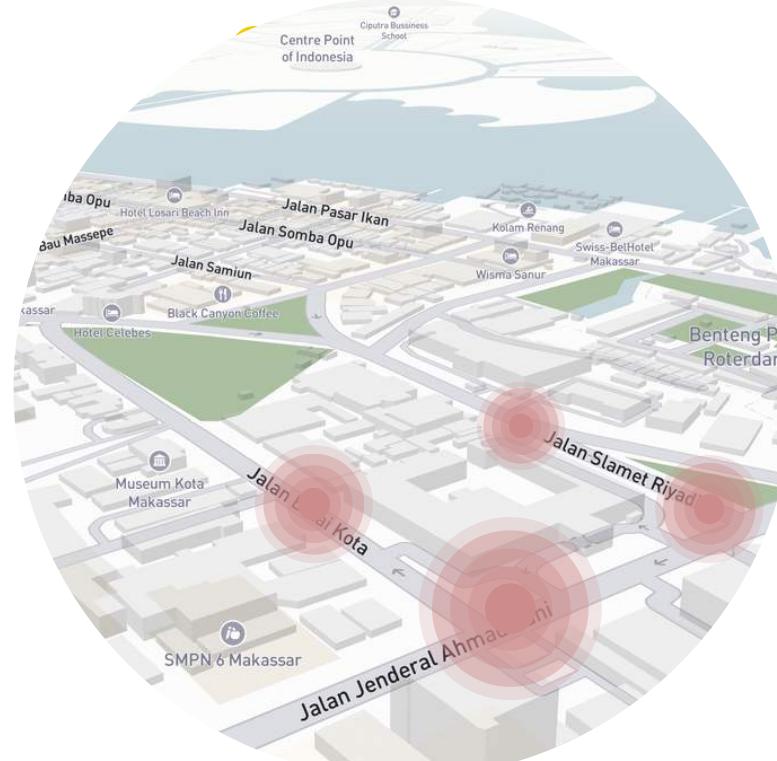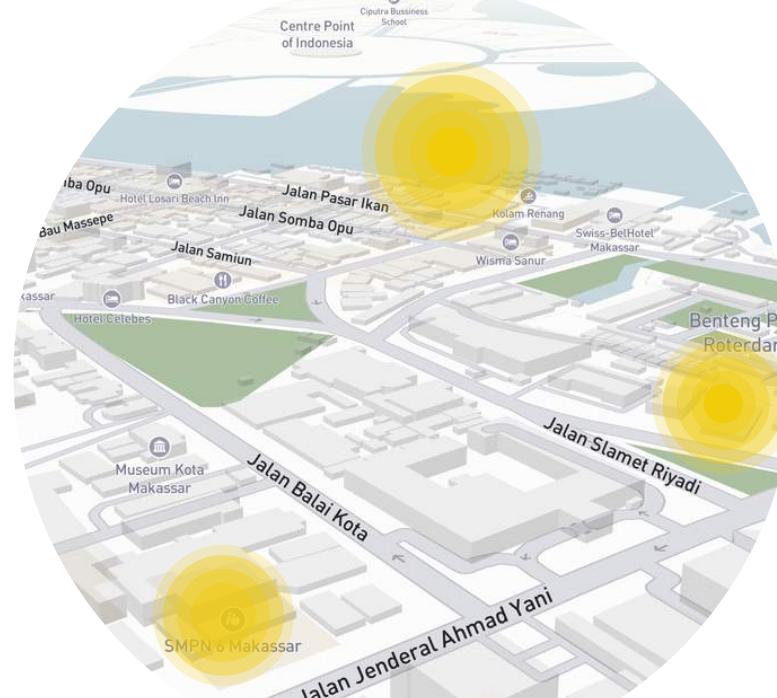

Sirkulasi

Sirkulasi arah jalan di sekitar tapak dengan radius 300 meter. Sirkulasi Jalan Ahmad Yani satu arah menuju Bara, Jalan Slamet Riyadi satu arah menuju Utara, dan Jalan Balaikota satu arah menuju Selatan

Orientasi Matahari

Sisi timur tapak mendapatkan sinar matahari pagi yang sangat baik, pada sisi barat sinar matahari sore sepenuhnya masuk kedalam tapak sehingga akan terkena sinar matahari sore yang sangat masif.

Kebisingan


Kebisingan pada tapak sangat tinggi dikarenakan berada di pusat kota, dan berada diantara Jl. Slamet Riyadi, Jl. Ahmad Yani, Jl. Balaikota yang selalu ramai

GUBAHAN BENTUK


D051171301/SITTI AINUN FITRI




Pendekatan bentuk dengan menyesuaikan fungsi dan metode Adaptive Reuse. Pada tapak lokasi terdapat bangunan eksisting cagar budaya dan tower balaikota. Bangunan cagar budaya yang fungsinya saat ini adalah bangunan balaikota namun difungsikan kembali sebagai balai cagar budaya dan pada bangunan tower di fungsikan kembali sebagai Mal Pelayanan Publik. Bangunan Cagar Budaya menjadi salah satu ikon pada tapak perancangan, sekaligus berfungsi kembali sebagai Balai Cagar Budaya, maka sebagian dari bangunan cagar budaya di bungkus dengan secondary skin fasade seolah memaknakan bangunan tersebut adalah artefak yang di museumkan.

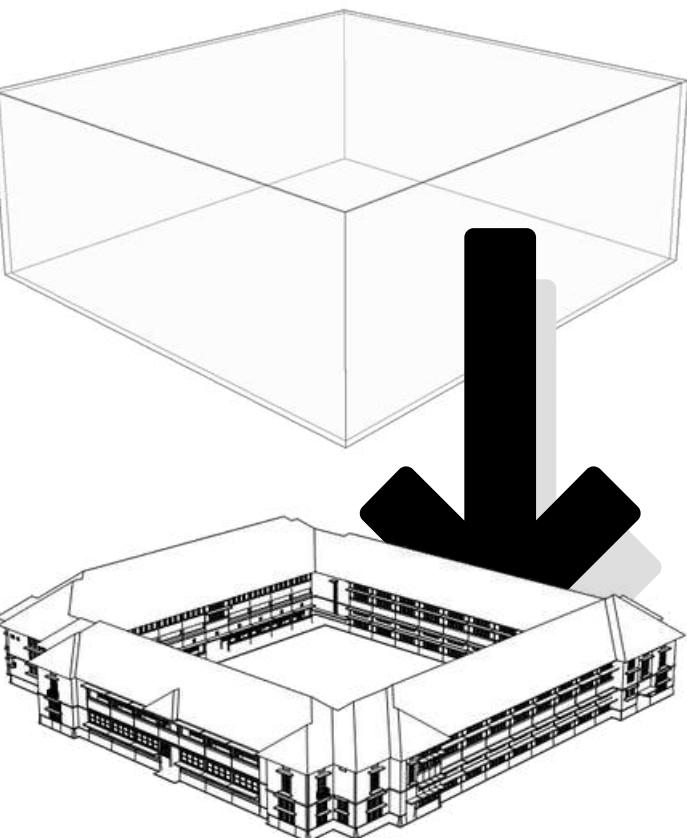


Bangunan Cagar Budaya di masukkan dalam box

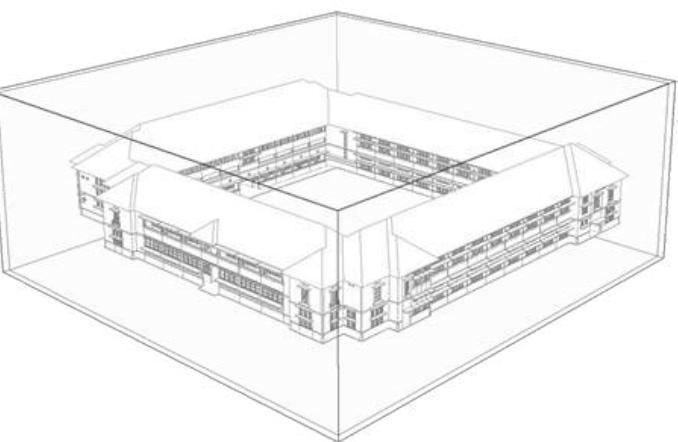


Dibungkus dengan material yang transparan seolah-olah bangunan seolah memaknakan bangunan tersebut adalah artefak yang di museumkan.

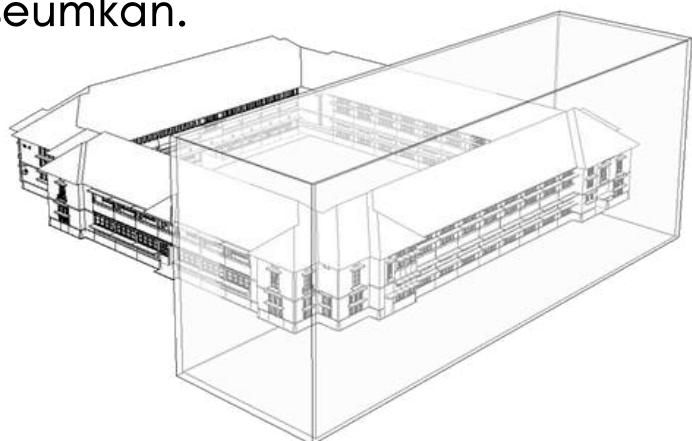


Box di potong setengah, dan hanya membukus seperdua bangunan cagar budaya

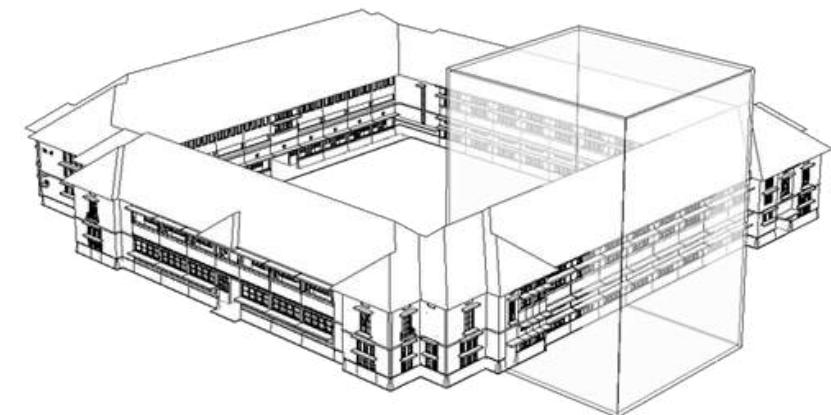

Kemudian di potong kembali, dan hanya membukus sebagian dari bangunan cagar budaya

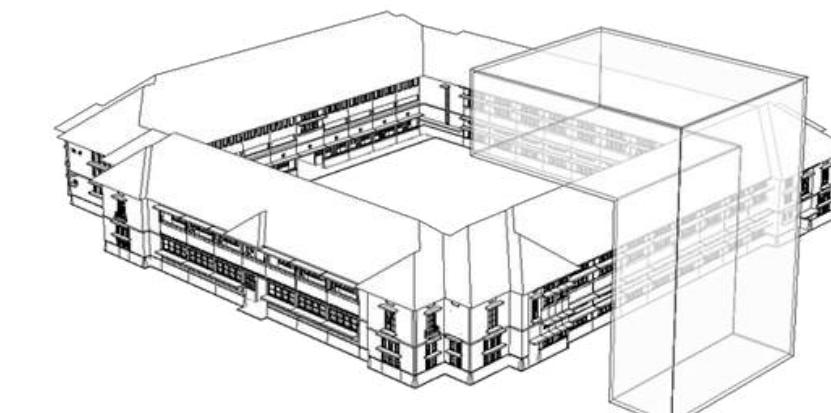

Agar tidak menyentuh massa Bangunan Cagar Budaya, box di potong, menjadi massa yang berbeda dengan bangunan cagar budaya.

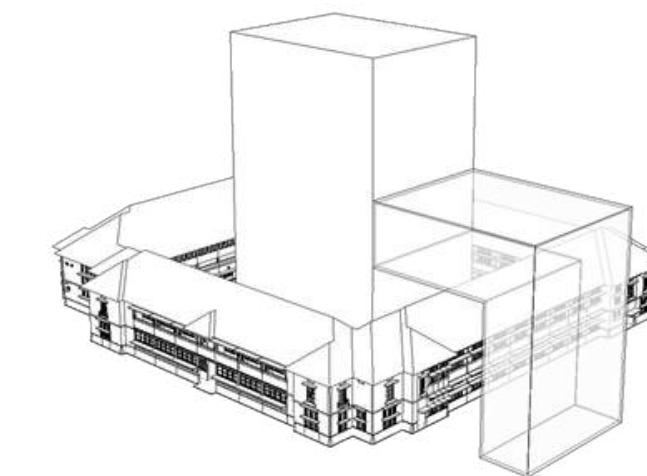


Massa berfungsi sebagai jembatan, akses menuju tower tanpa perlu masuk pada Bangunan Cagar Budaya dan berfungsi sebagai *observation deck*.



NAMA GAMBAR	SKALA	NO. HAL	KETERANGAN
GUBAHAN BENTUK			

STRUKTUR BANGUNAN

D051171301/SITTI AINUN FITRI

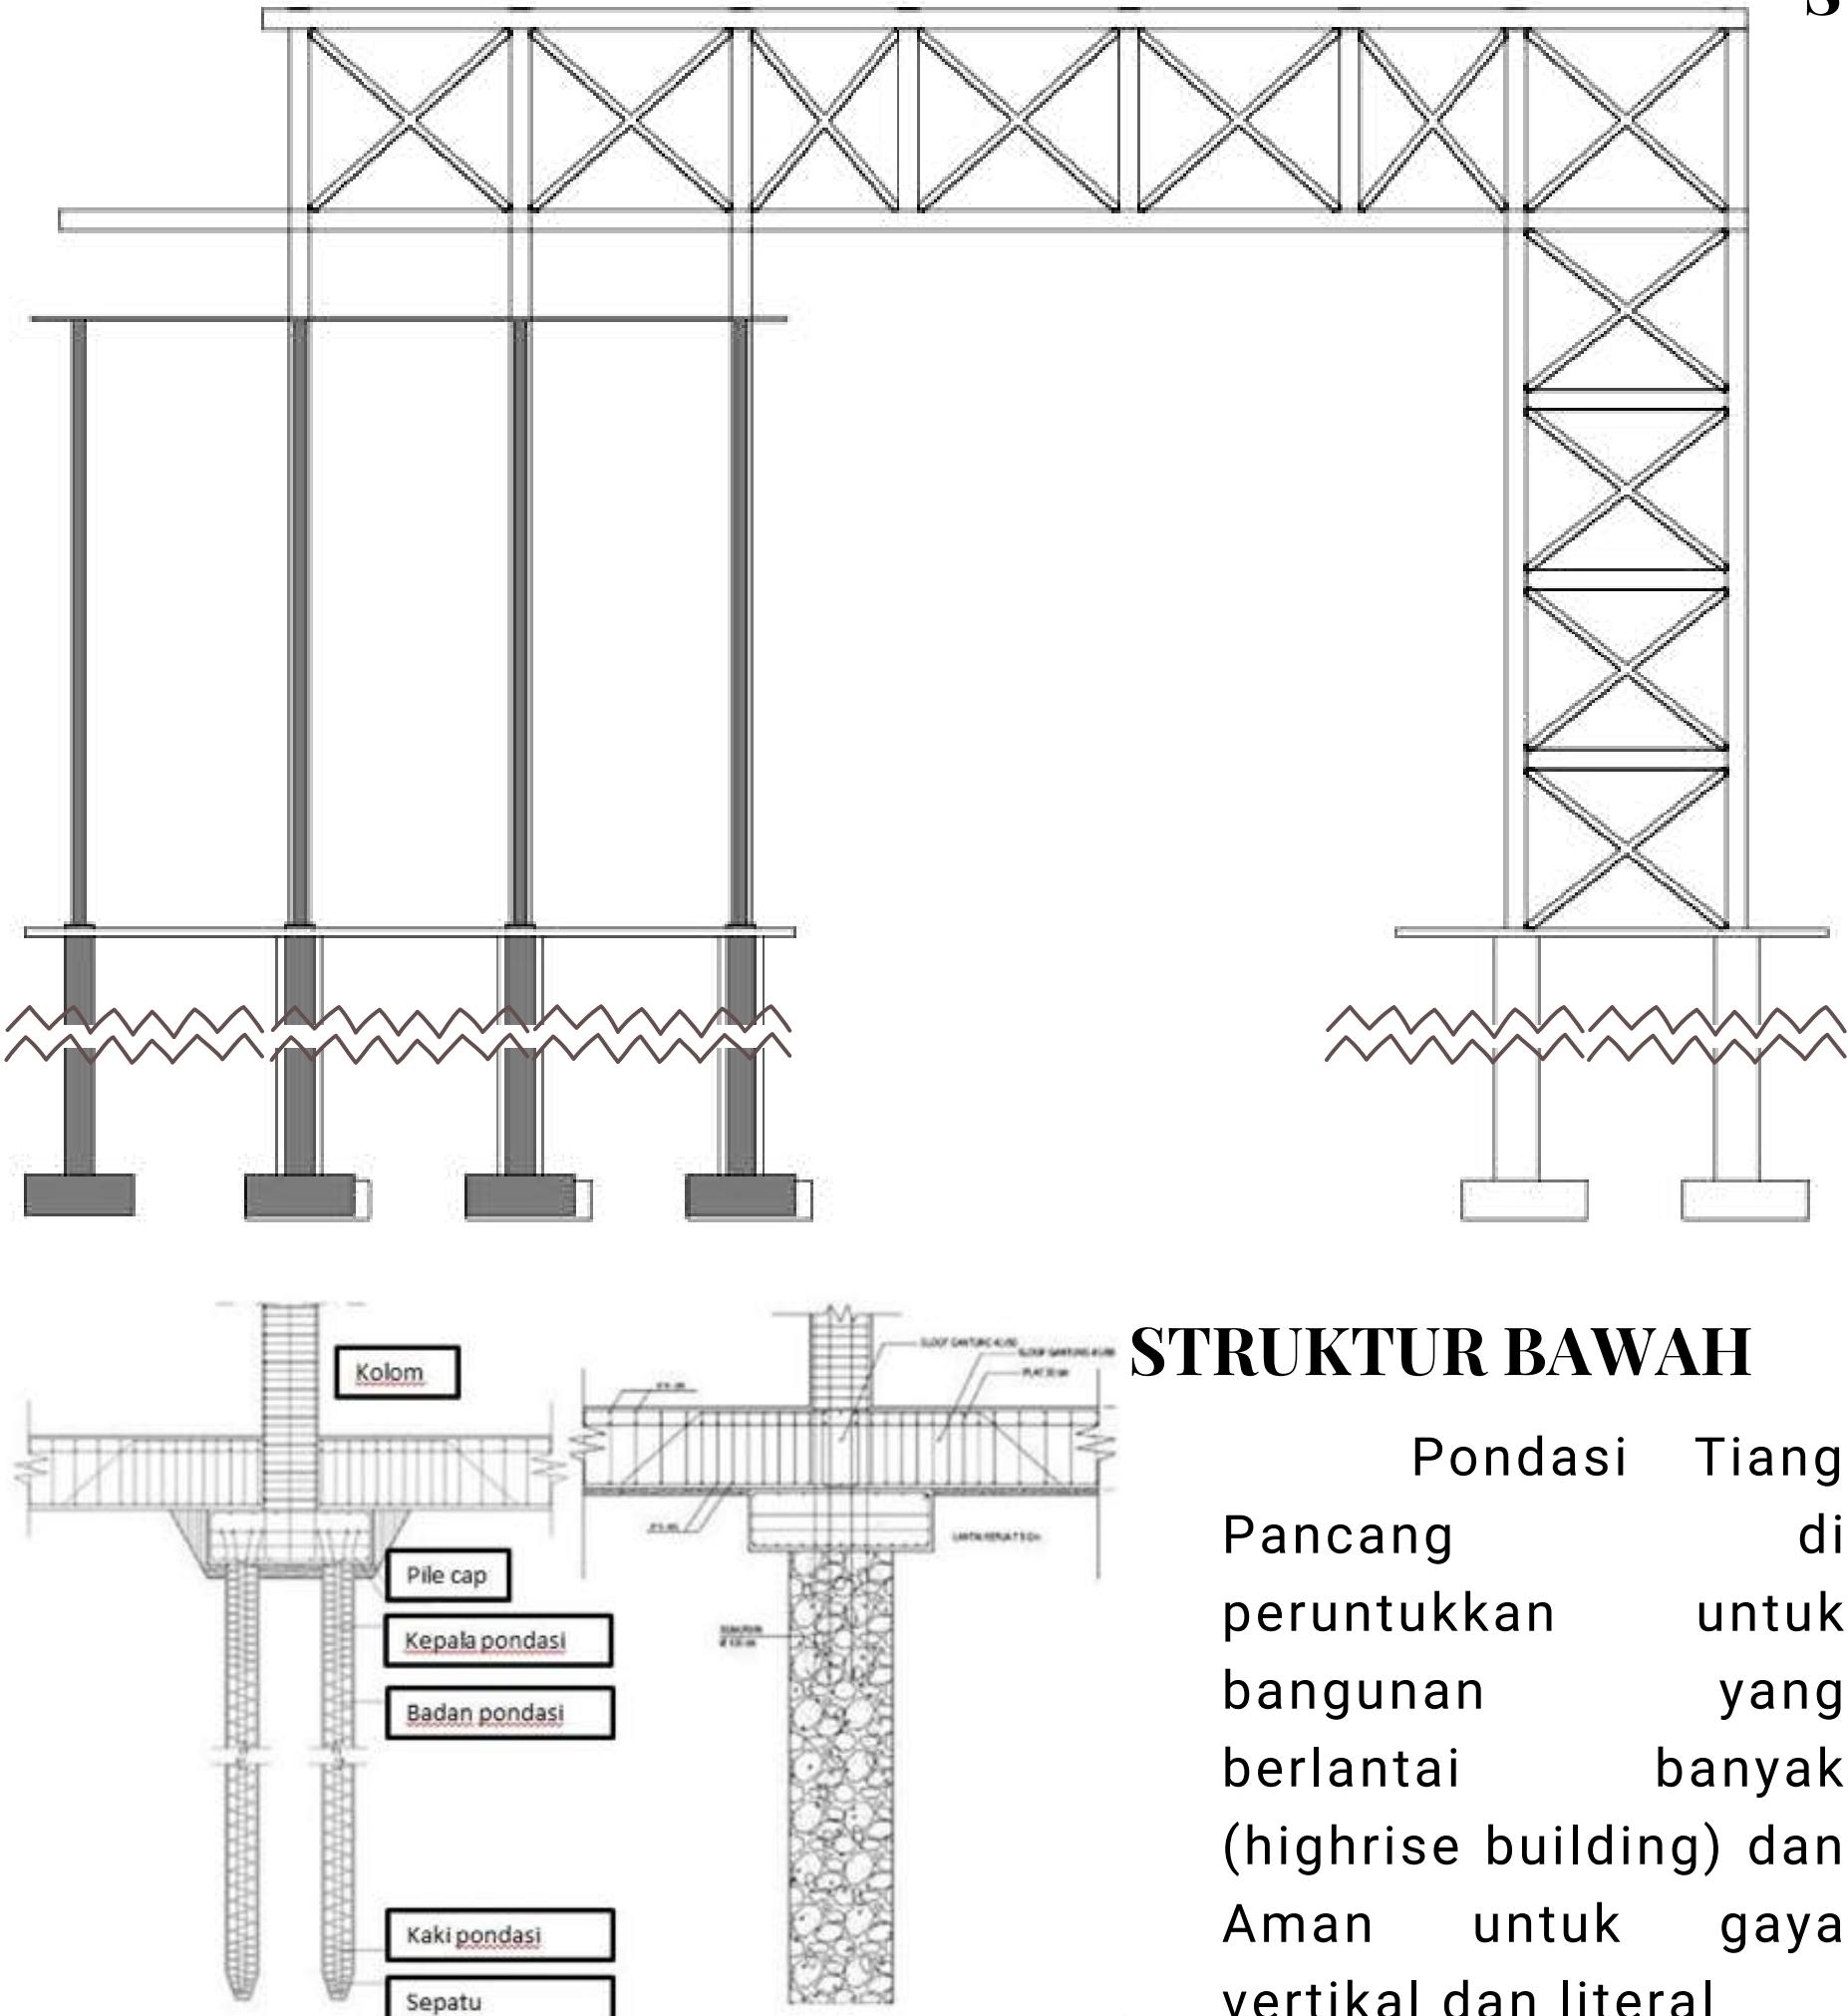


STRUKTUR BAWAH

Pondasi Tiang Pancang di peruntukkan untuk bangunan yang berlantai banyak (highrise building) dan Aman untuk gaya vertikal dan lateral

STRUKTUR TENGAH

Portal Truss adalah sistem sebuah struktur portal dimana bagian struktur horizontalnya merupakan susunan dari rangka batang pada sebuah bidang tunggal. Rangka batang konfigurasinya menggunakan susunan segitiga yang secara mekanik bisa memberi efek kekakuan serta kekangan yang cukup tinggi. Sistem portal truss ini mampu mengurangi efek dari lendutan pada bentang panjang nya.

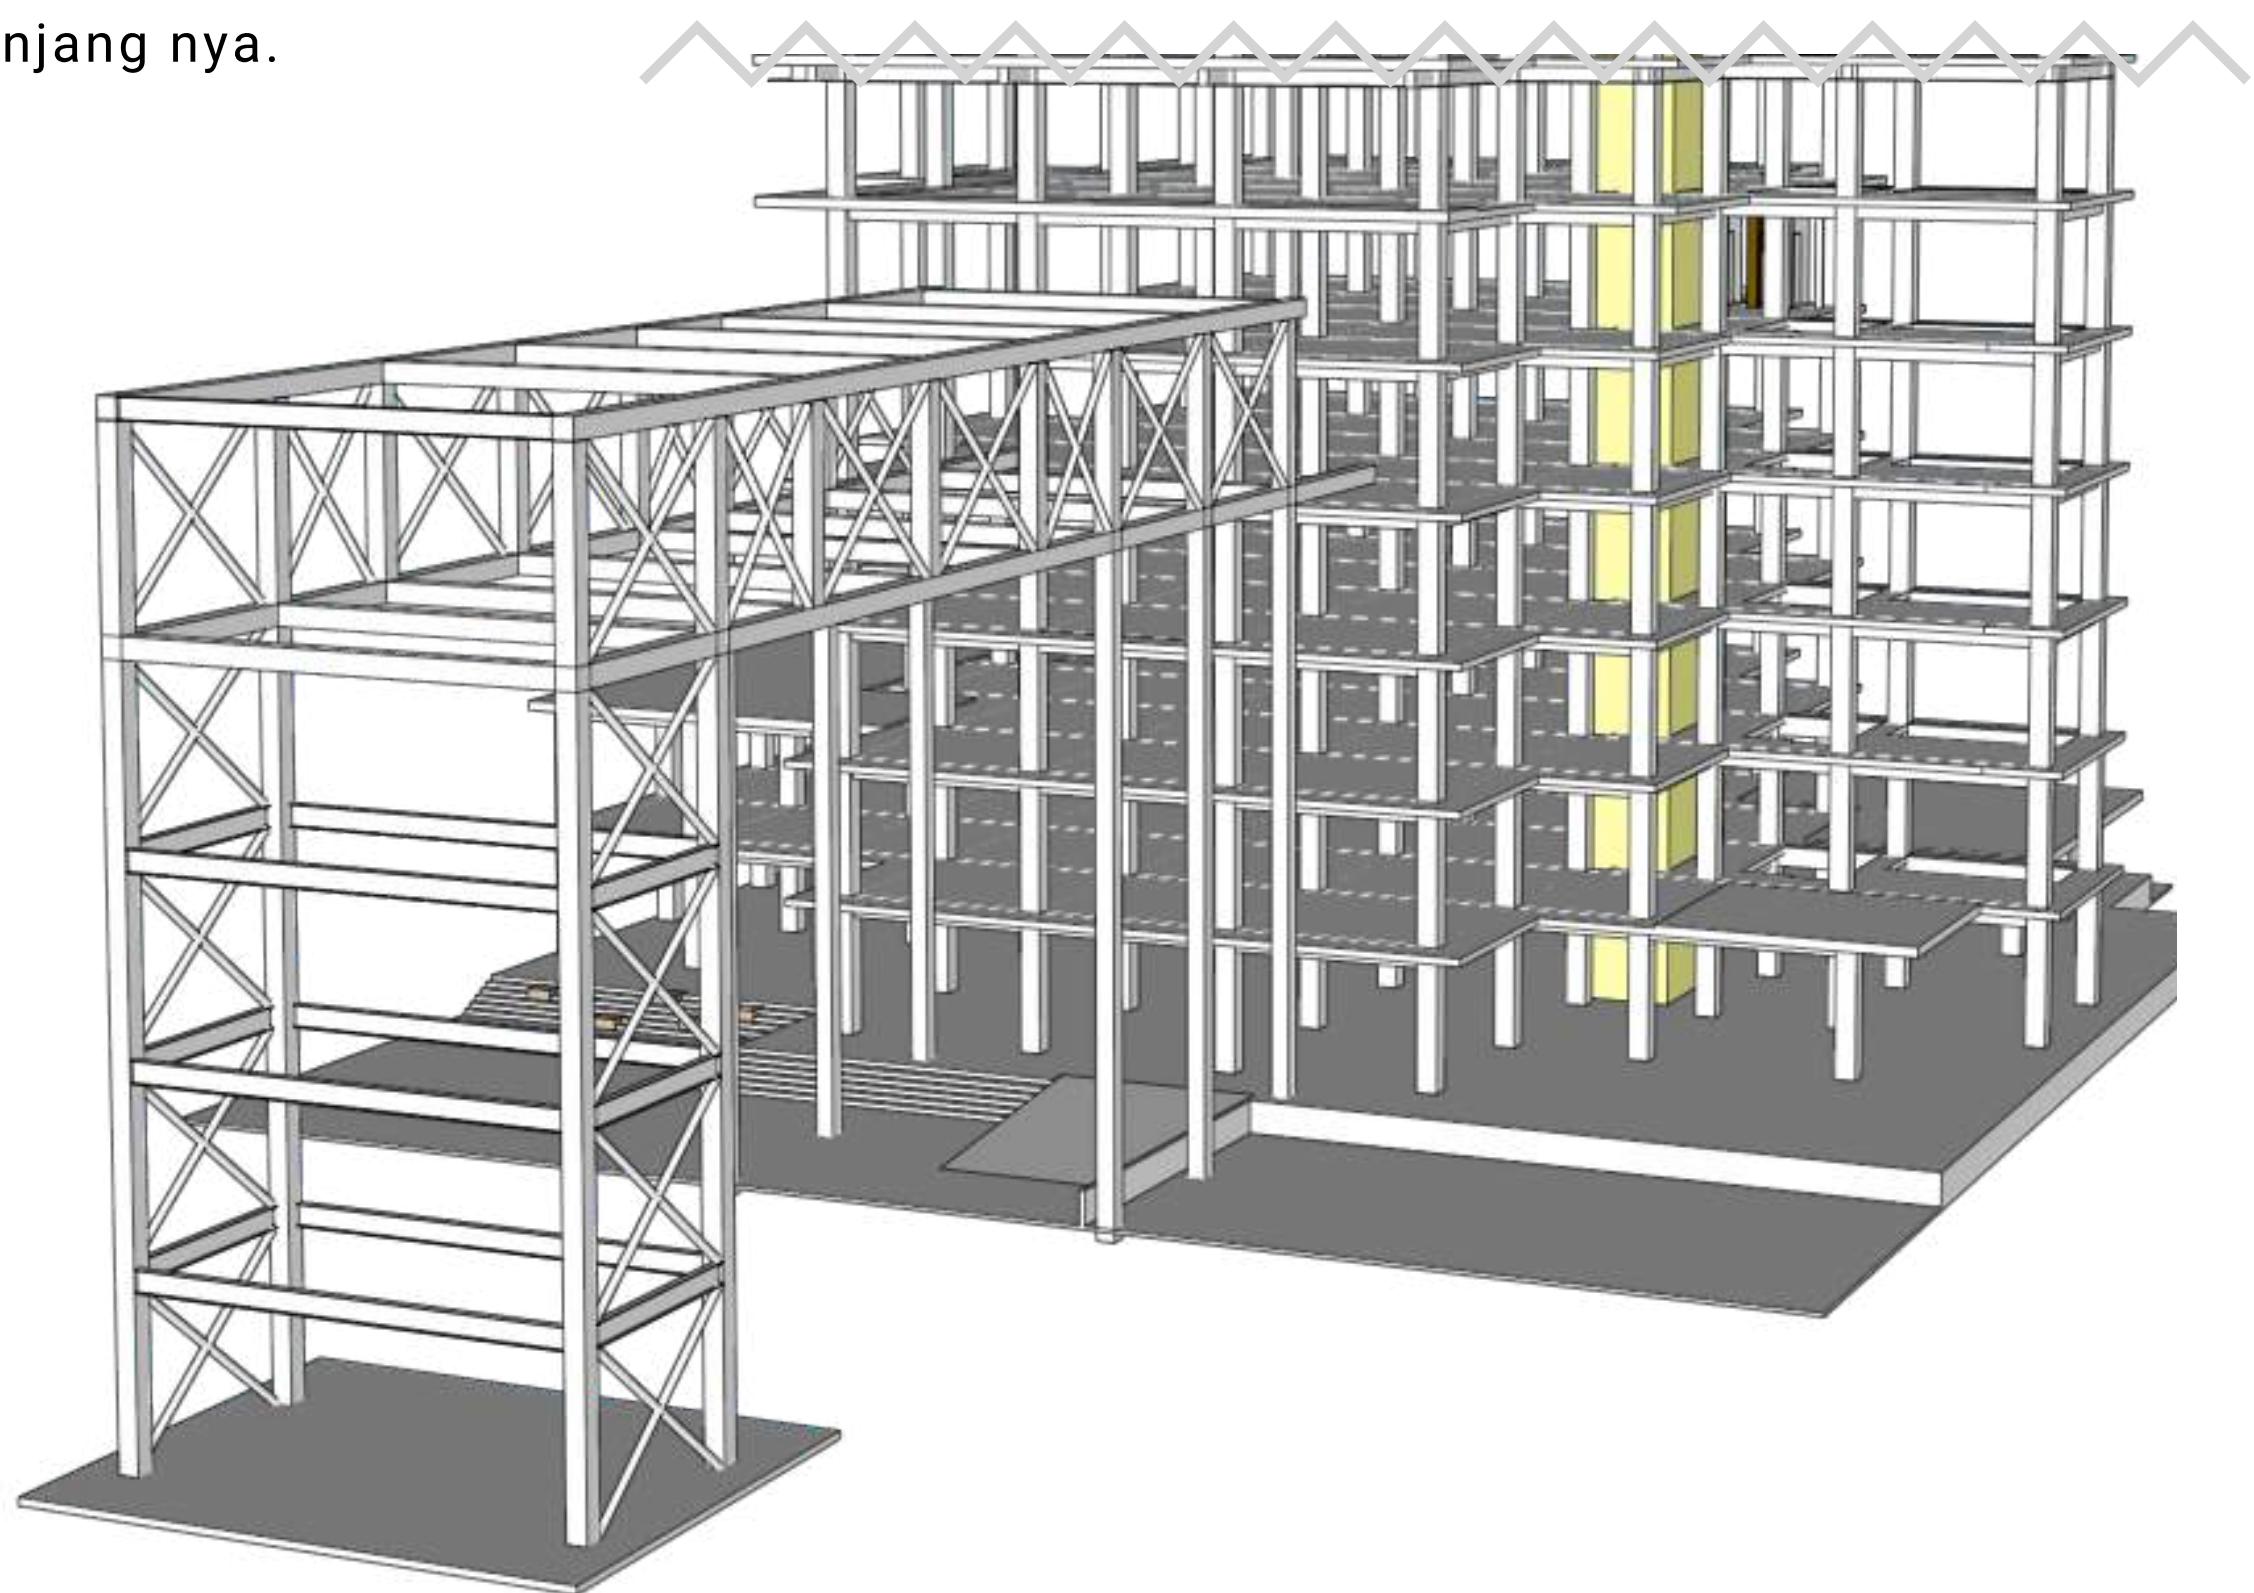

DEPARTEMEN ARSITEKTUR
FAKULTAS TEKNIK
UNIVERSITAS HASANUDDIN

STUDIO AKHIR
PERANCANGAN
ARSITEKTUR

DOSEN PEMBIMBING
Ir. Ria Wikantari, M.Arch., Ph.D.
Ir. Abdul Mufti Radja, ST., MT., Ph.D.

MAHASISWA
Sitti Ainun Fitri

JUDUL TUGAS AKHIR
Mal Pelayanan Publik
Dengan Konsep Adaptive
Reuse bangunan Balaikota
Makassar (Gouverneur Kantoor)


NAMA GAMBAR
STRUKTUR
BANGUNAN

SKALA	NO. HAL	KETERANGAN
-------	---------	------------

PENGCAHAYAAN & PENGHAWAAN


D051171301/SITI AINUN FITRI

AREA PELAYANAN

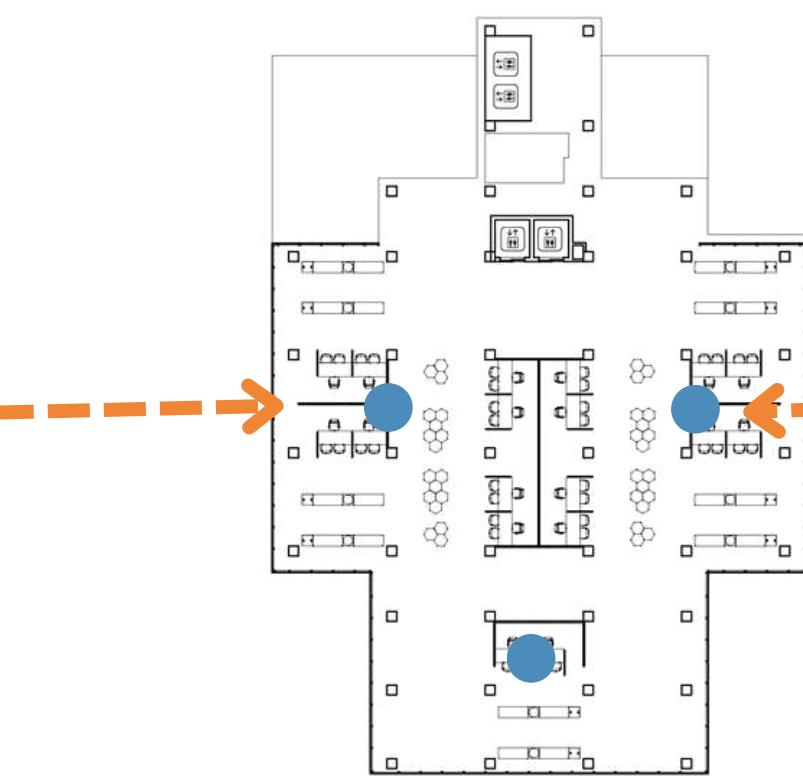

PENCAHAYAAN


Penggunaan material kaca transparan pada fasad sehingga cahaya alami dapat masuk dengan maksimal.

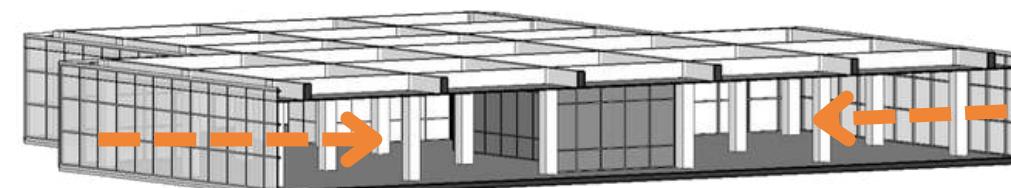

PENGHAWAAN


Penggunaan AC central dikarenakan tidak ada jendela pada area ini sehingga angin tidak masuk ke area ini.

AREA KANTOR

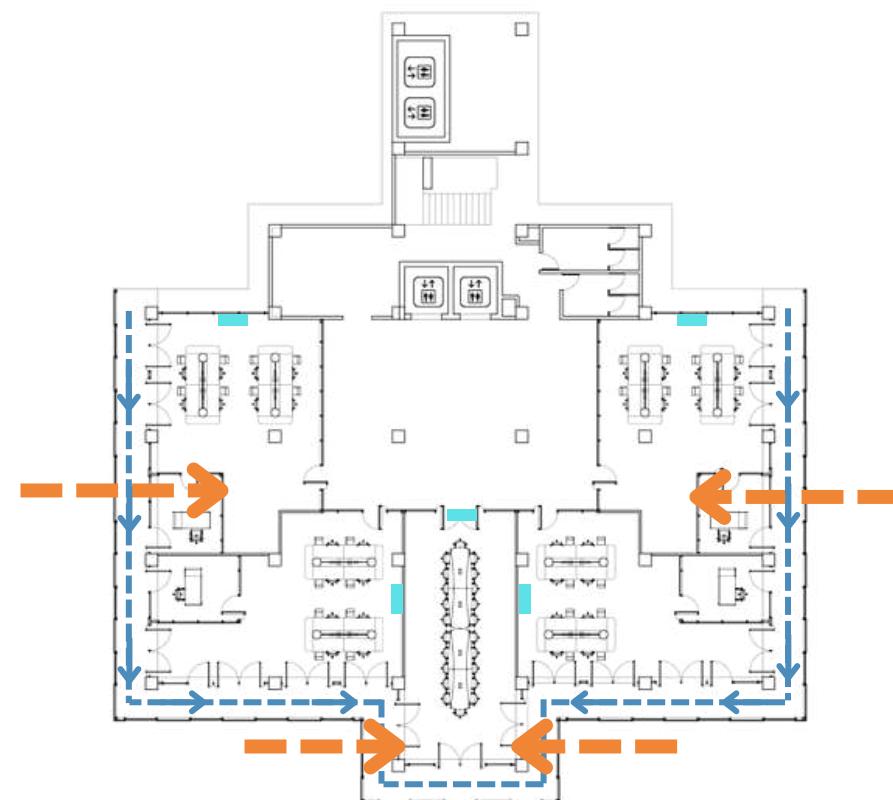



PENCAHAYAAN

Penggunaan material polycarbonat untuk fasad, agar dapat meminimalisir cahaya yang masuk di area lantai 7-10.

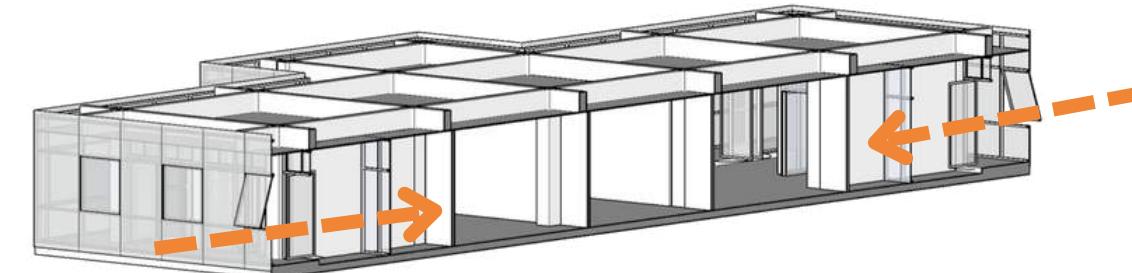

PENGHAWAAN

Penggunaan jendela pada area selasar dan penggunaan pintu yang banyak di sisi luar ruangan agar angin dari luar dapat masuk keruangan

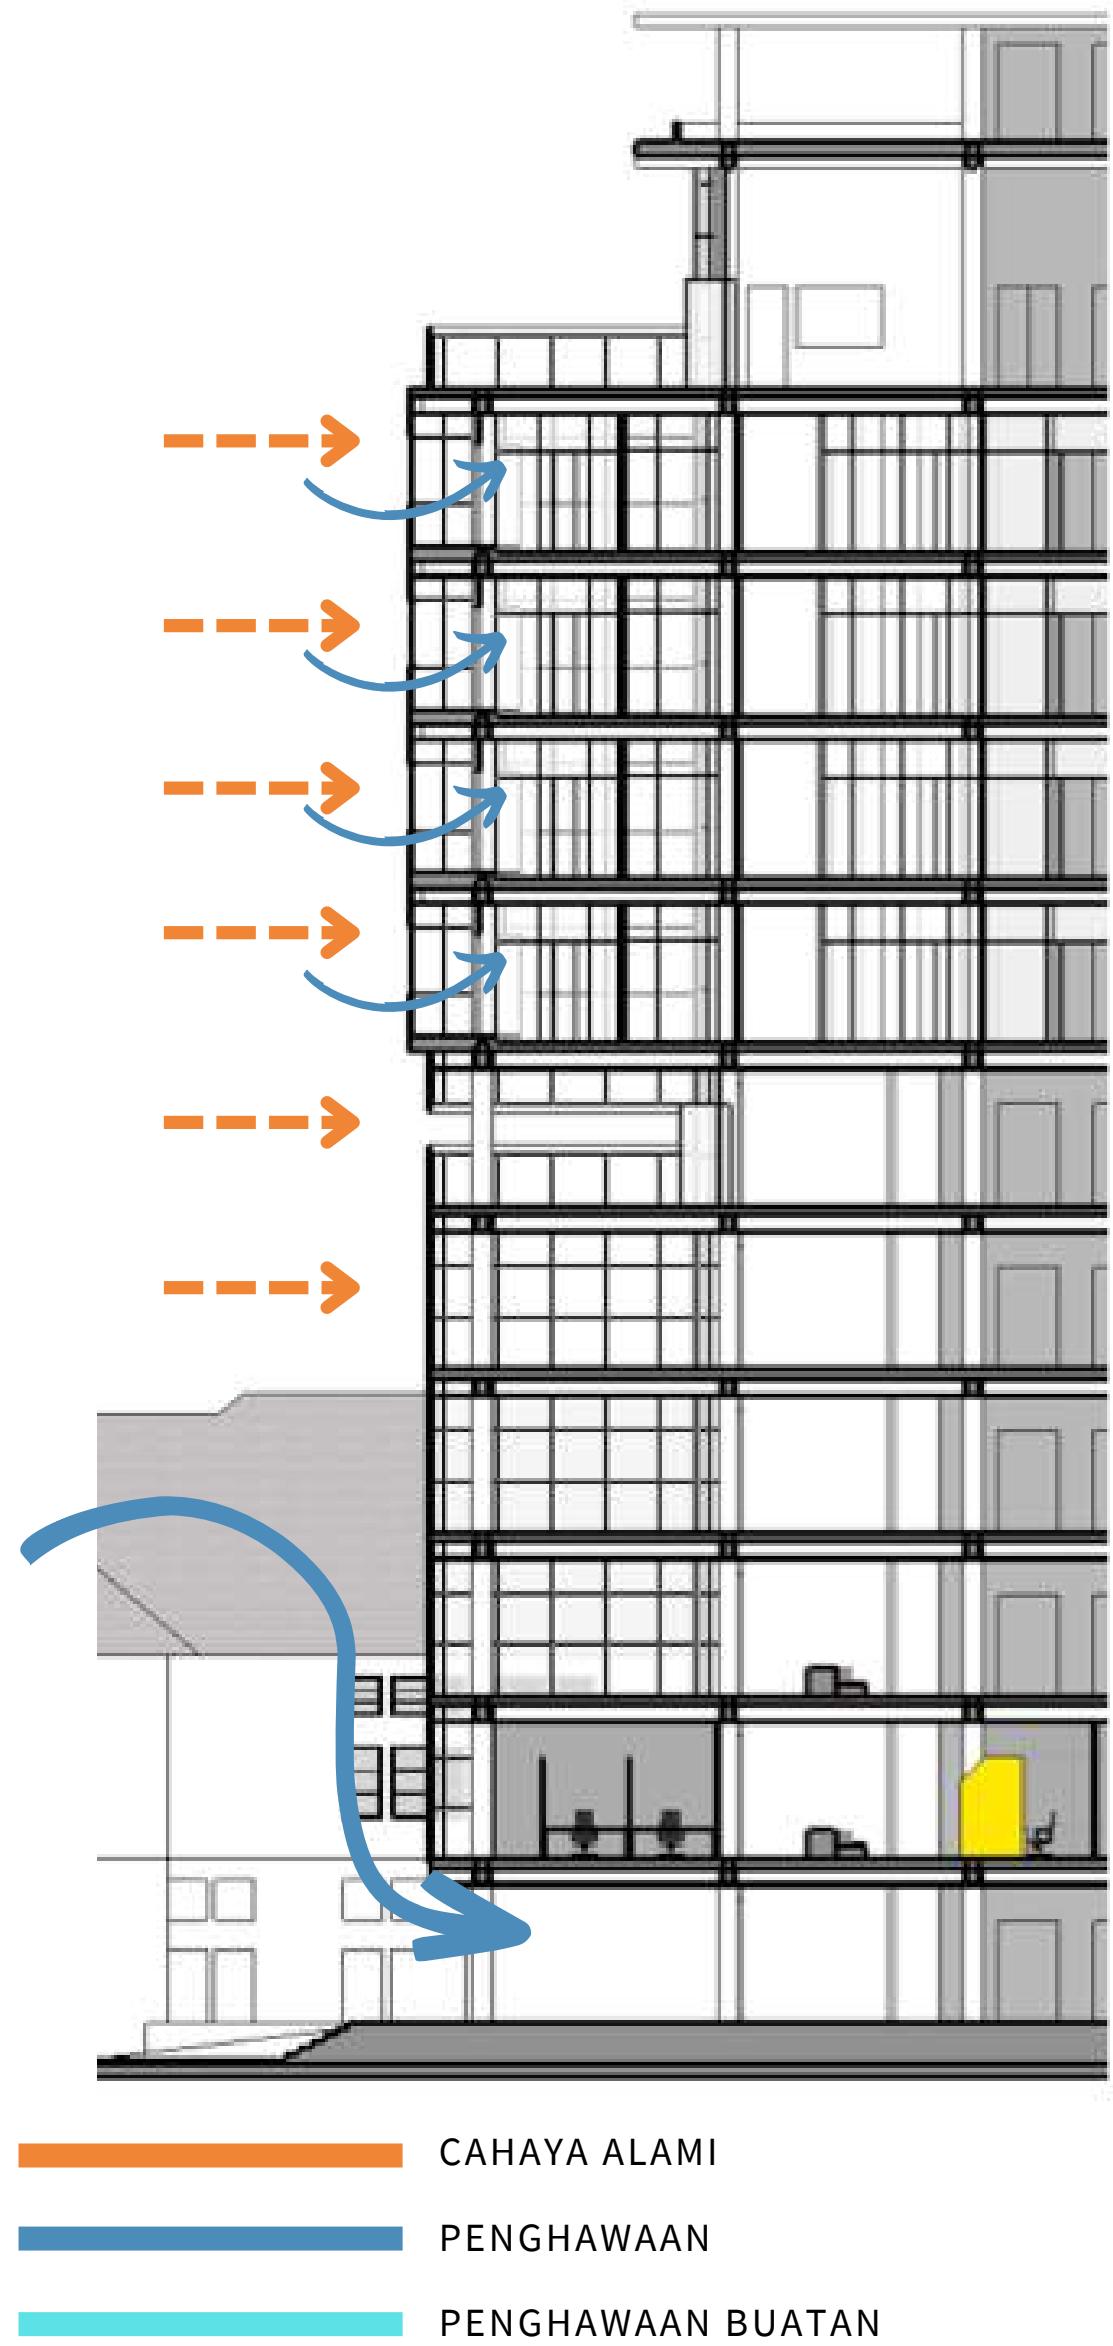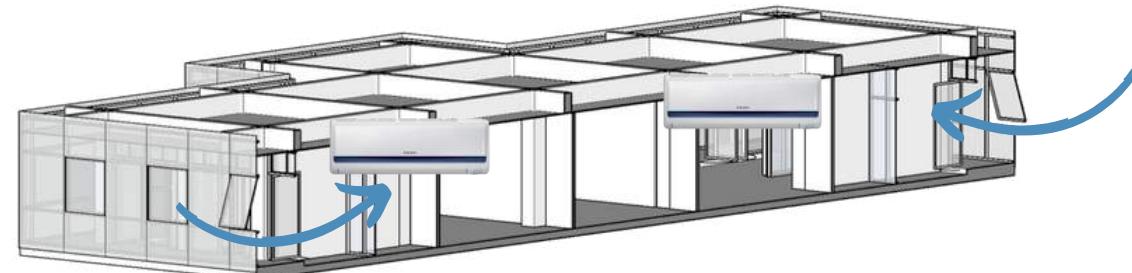

- CAHAYA ALAMI
- PENGHAWAAN
- PENGHAWAAN BUATAN



SKALA	NO. HAL	KETERANGAN
-------	---------	------------

RUANG DALAM

D051171301/SITTI AINUN FITRI

MATERIAL

PARTISI RUANGAN

Penggunaan material transparan seperti kaca, polikarbonat, akrilik




STRUKTUR

menggunakan 2 jenis material yaitu logam dan kayu



FURNITURE

bahan lembut seperti *leather* untuk sofa dan kursi, dan multipleks untuk meja

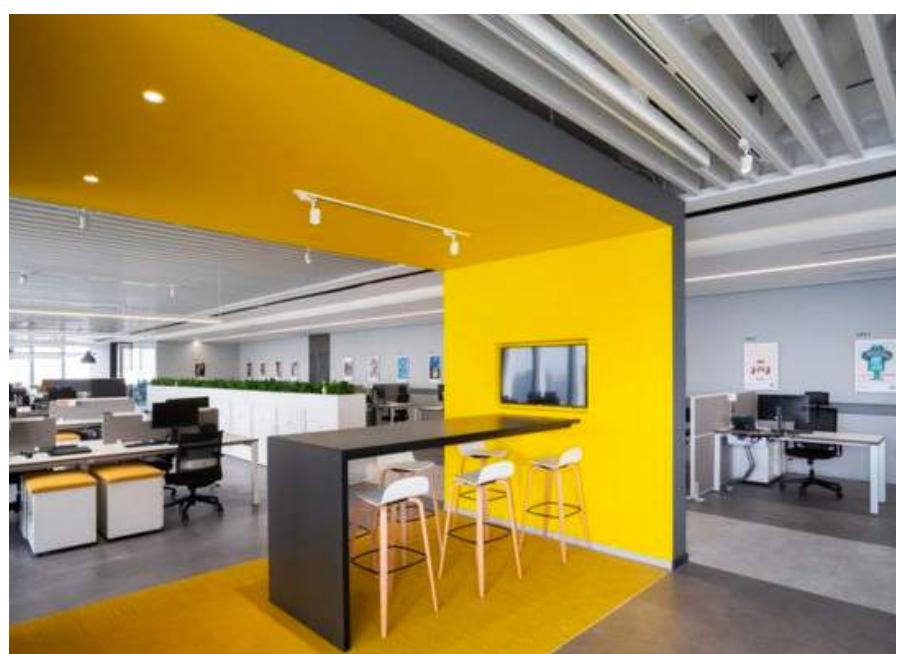


WARNA

Penggunaan warna-warna netral seperti putih, hitam dan grayscale dan memadukan dengan aksen kontras di beberapa tempat untuk menghadirkan kesan lebih artistic dan dinamis.

PARTISI RUANGAN

Konsep terbuka minim sekat menjadi ruangan menjadi lebih luas. Penggunaan sekat tidak menggunakan partisi yang permanen, tapi partisi sekat menggunakan material yang transparan.

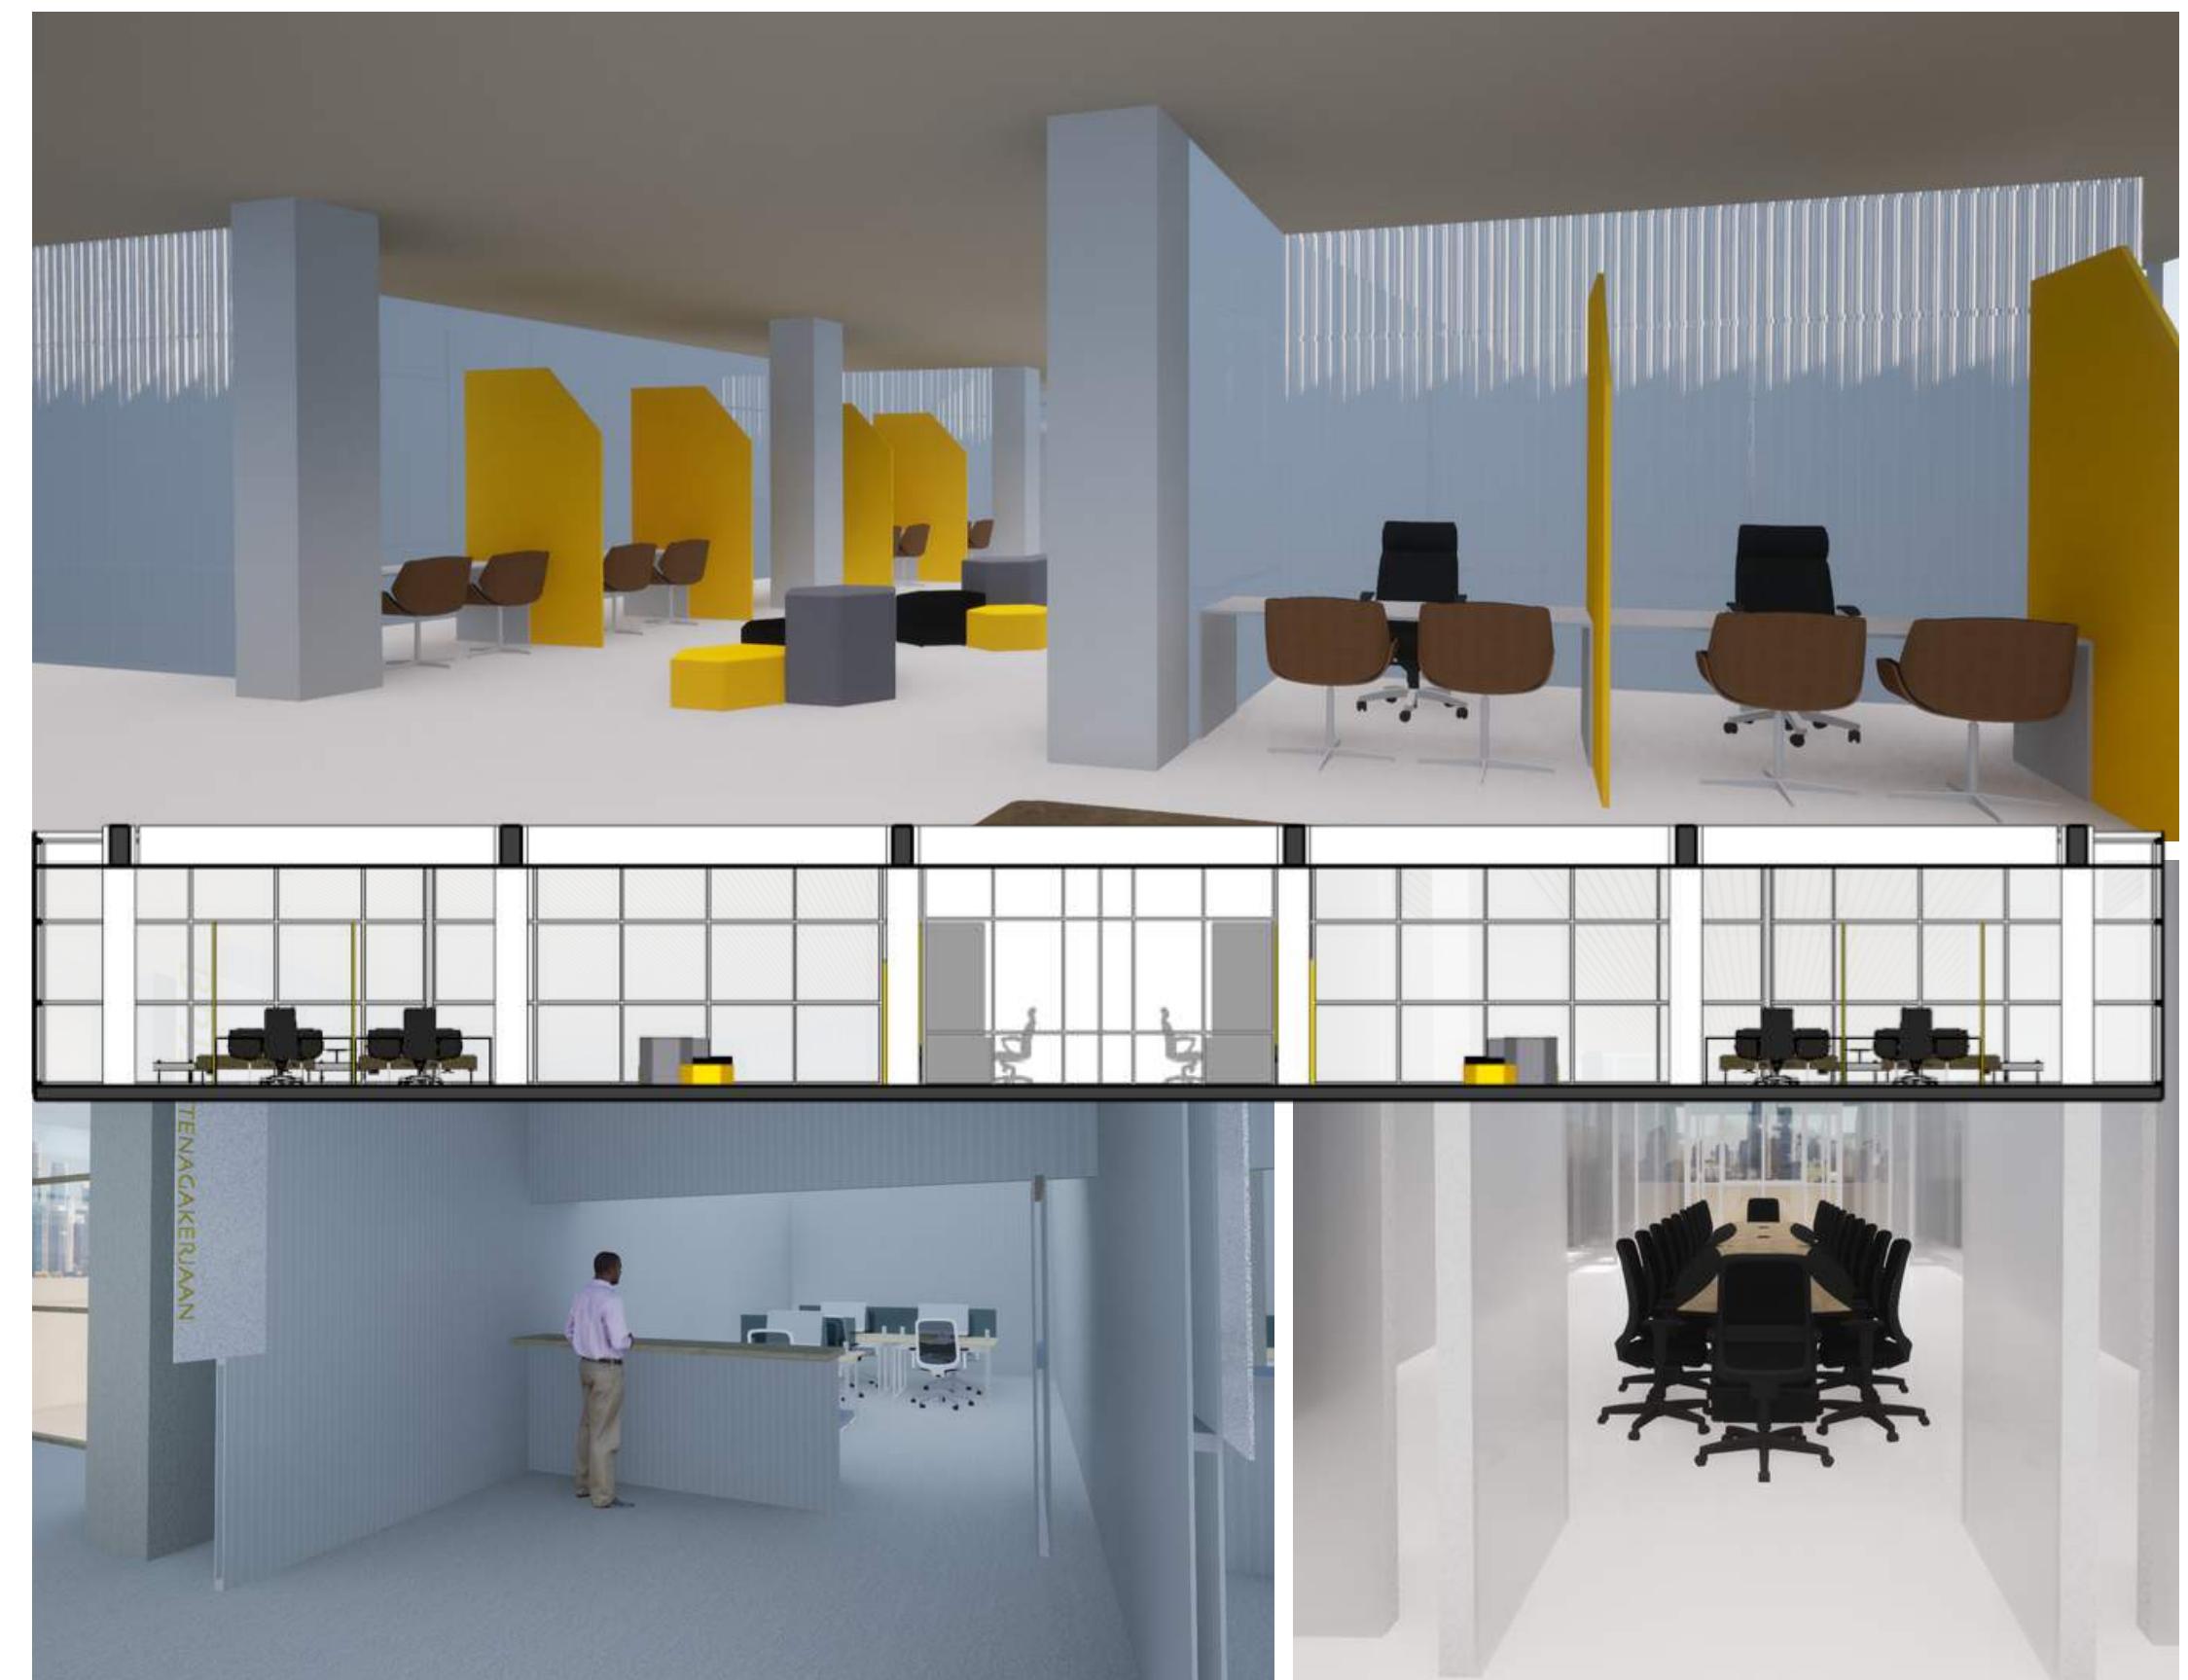

DEPARTEMEN ARSITEKTUR
FAKULTAS TEKNIK
UNIVERSITAS HASANUDDIN

STUDIO AKHIR
PERANCANGAN
ARSITEKTUR

DOSEN PEMBIMBING
Ir. Ria Wikantari, M.Arch., Ph.D.
Ir. Abdul Mufti Radja, ST., MT., Ph.D.

MAHASISWA
Sitti Ainun Fitri

JUDUL TUGAS AKHIR
Mal Pelayanan Publik
Dengan Konsep Adaptive
Reuse bangunan Balaikota
Makassar (Gouverneur Kantoor)

NAMA GAMBAR
RUANG DALAM

SKALA


NO. HAL

KETERANGAN

DOSEN PEMBIMBING	MAHASISWA	JUDUL TUGAS AKHIR	NAMA GAMBAR	SKALA	NO. HAL	KETERANGAN
Ir. Ria Wikantari, M.Arch., Ph.D. Ir. Abdul Mufti Radja, ST., MT., Ph.D.	Sitti Ainun Fitri	Mal Pelayanan Publik Dengan Konsep Adaptive Reuse bangunan Balaikota Makassar (Gouverneur Kantoor)	RUANG DALAM			


RUANG LUAR

D051171301/SITTI AINUN FITRI

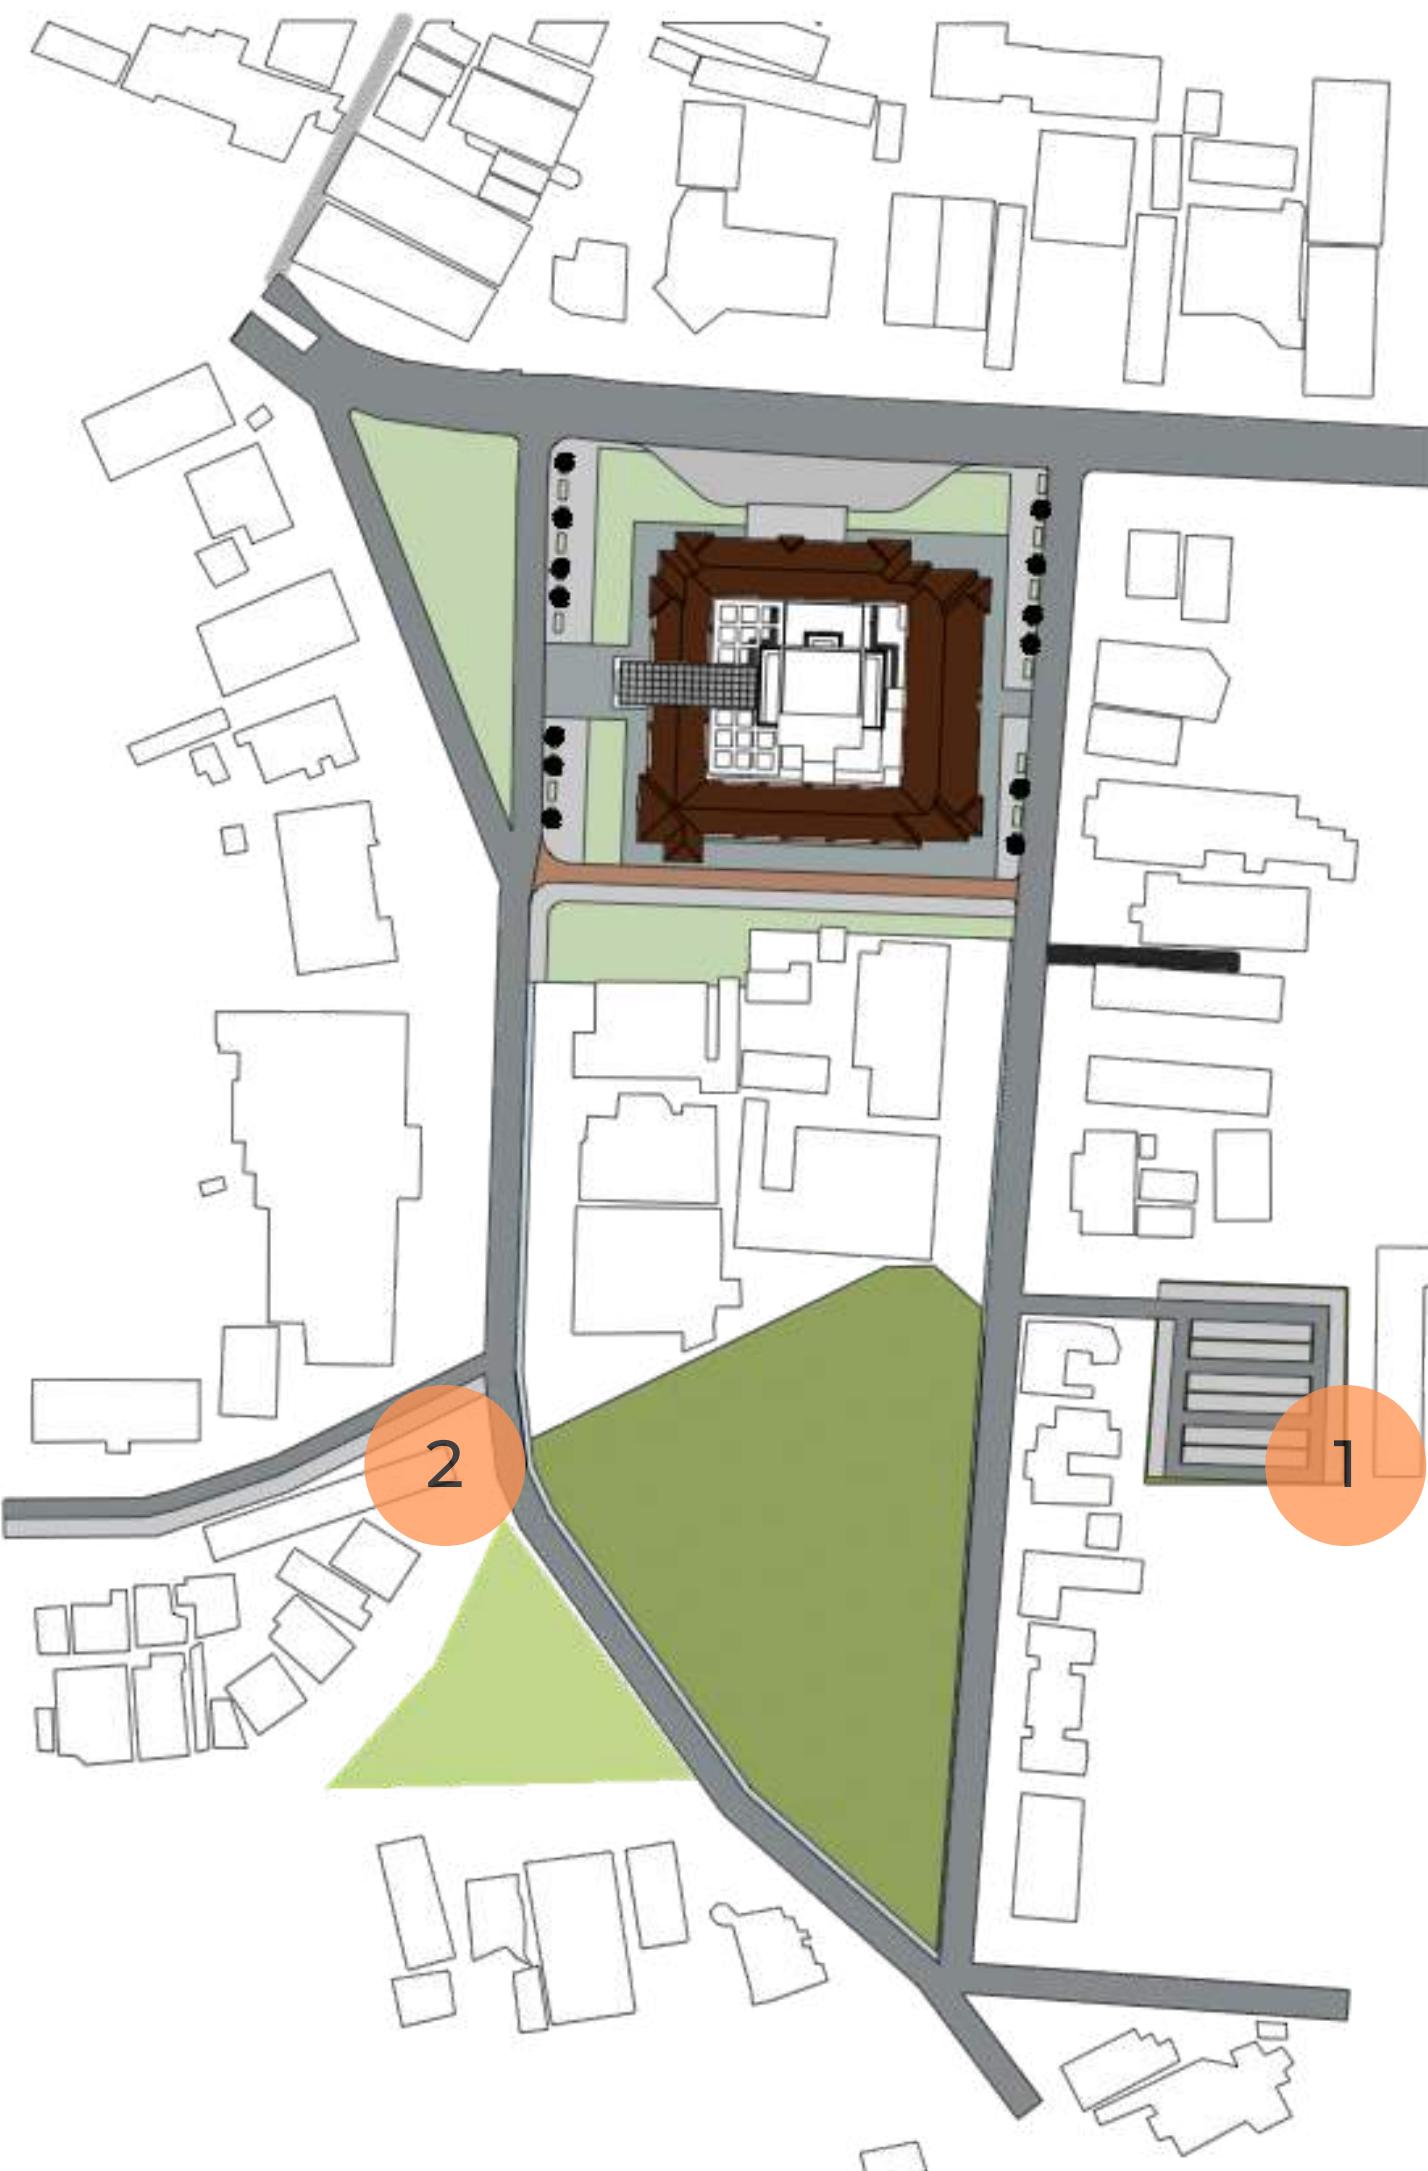

PARKIR

Area parkir terpisah dari tapak dikarenakan kepadatan bangunan pada tapak sehingga tidak memungkinkan parkiran berada dalam tapak. Area parkiran yang di gunakan adalah memanfaatkan lahan kosong di samping museum kota dan area parkiran yang ada di samping gedung Kantor Pos Indonesia

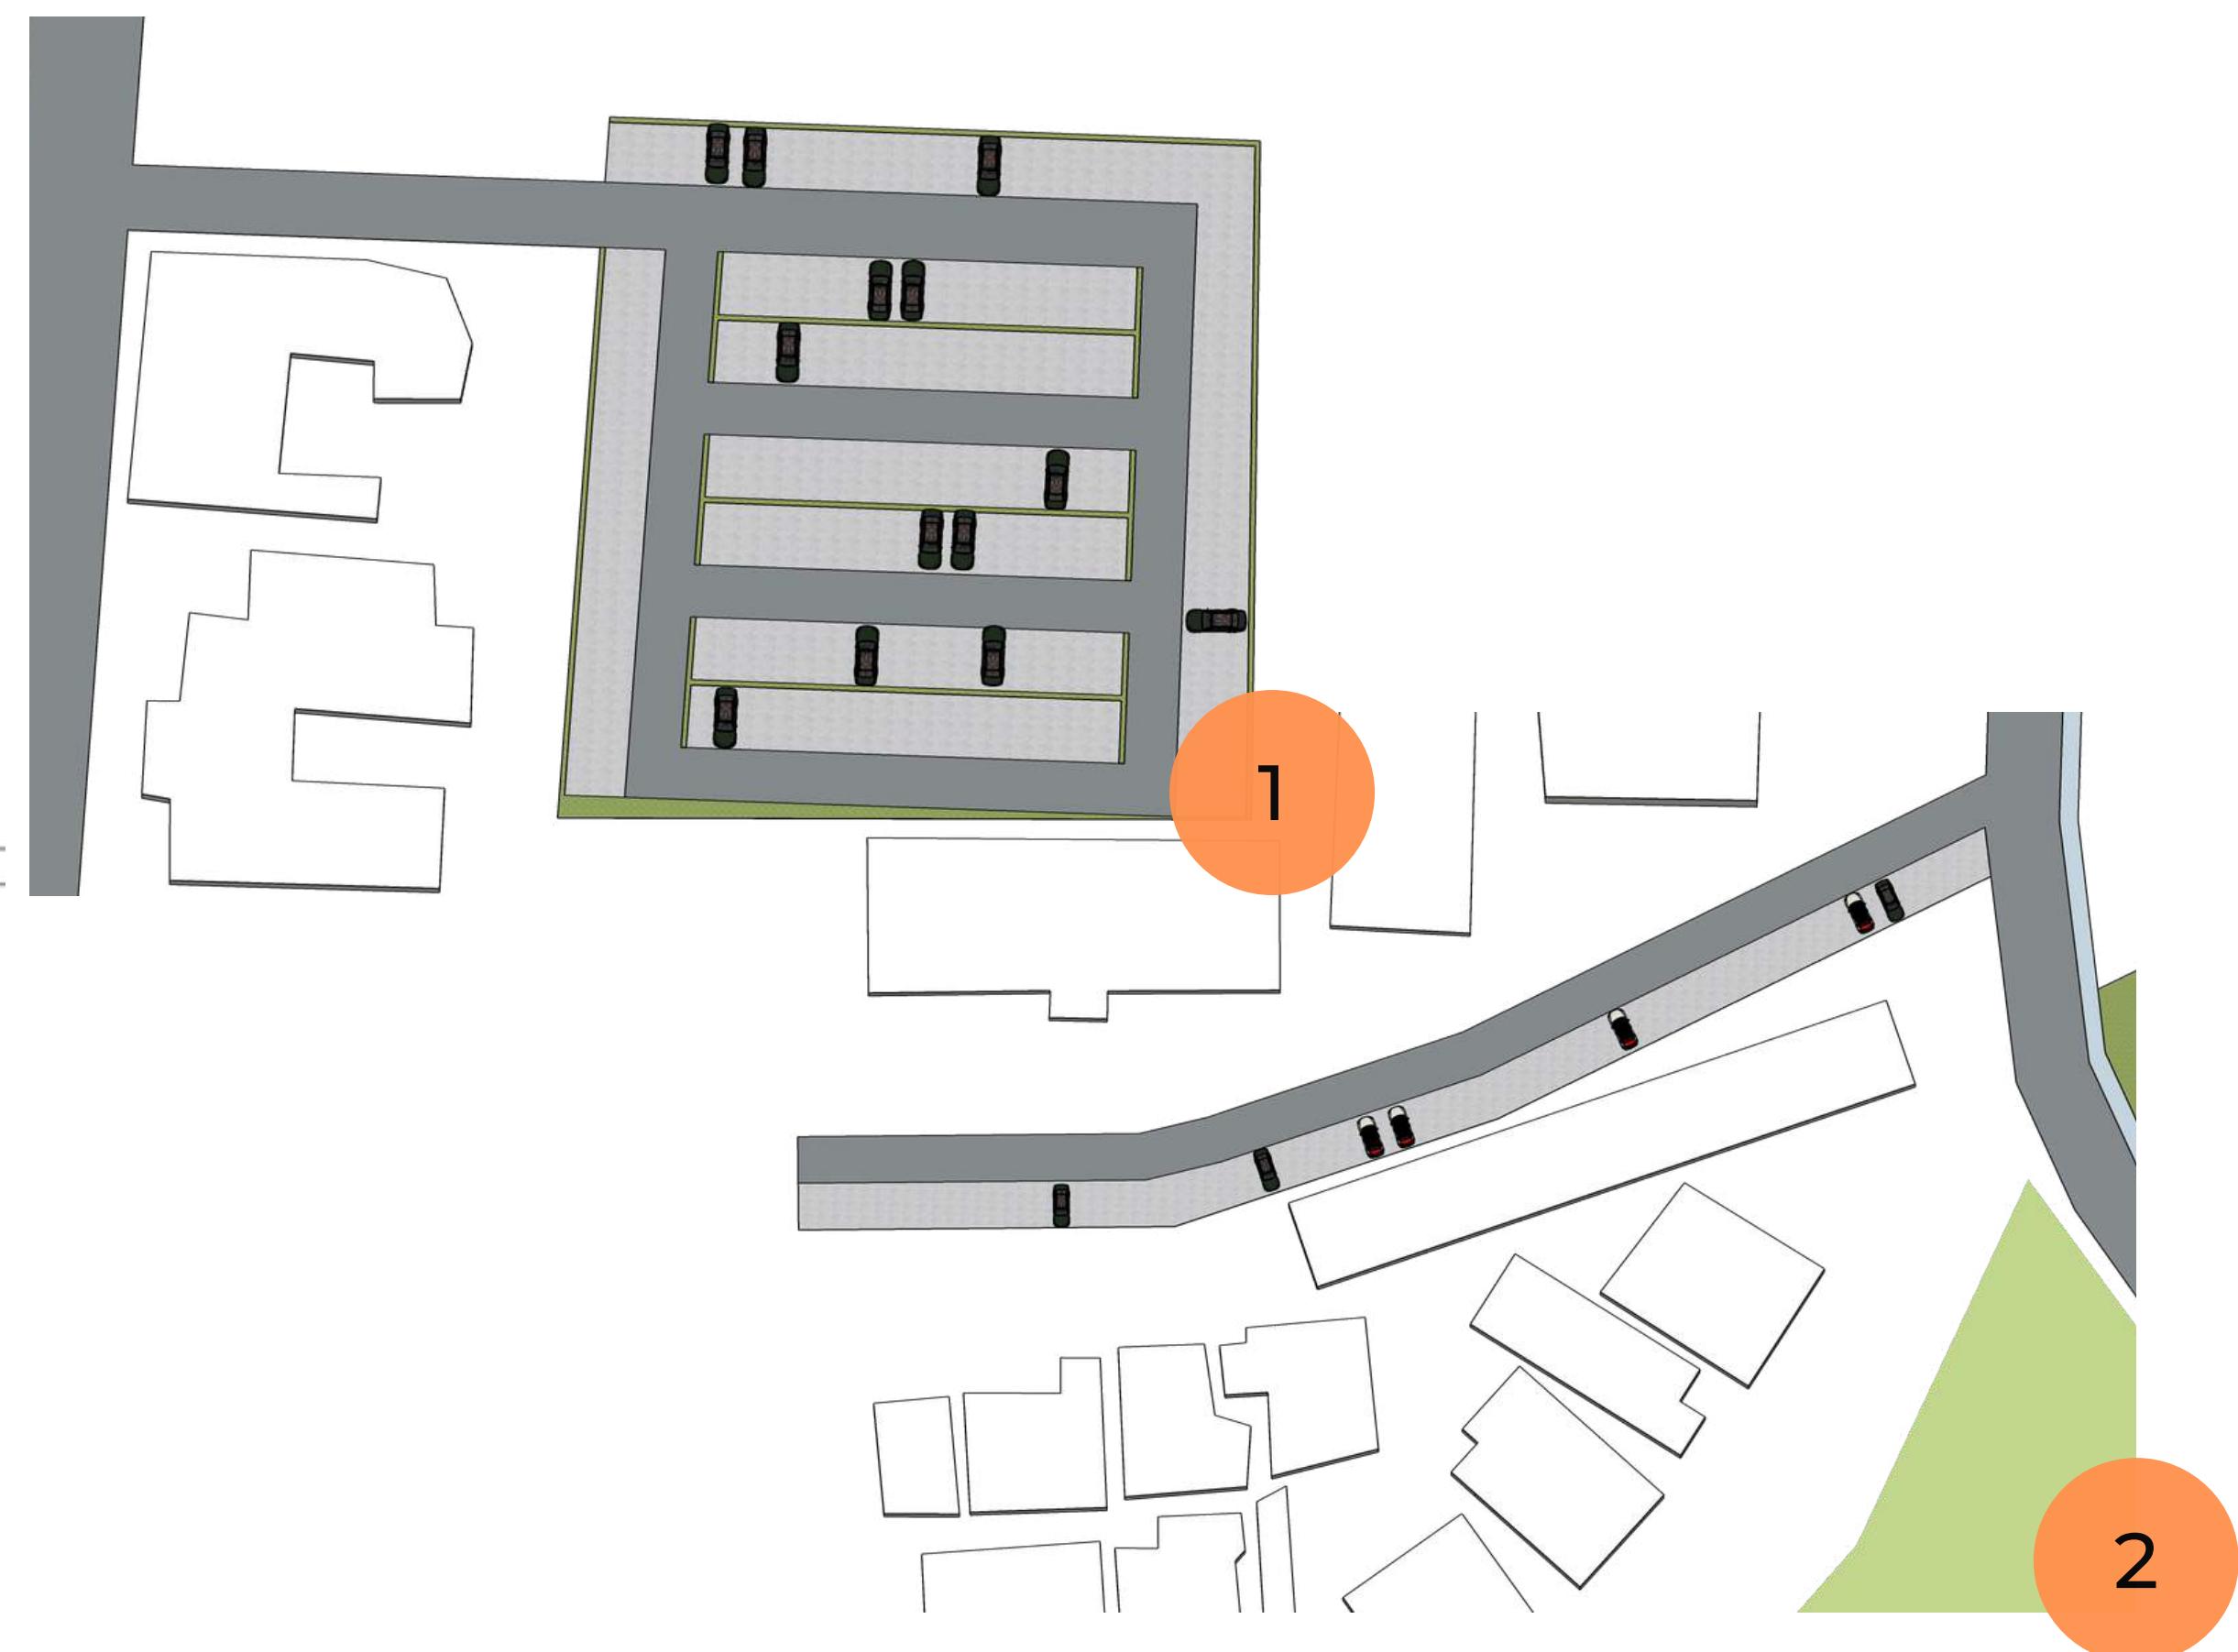

DEPARTEMEN ARSITEKTUR
FAKULTAS TEKNIK
UNIVERSITAS HASANUDDIN

STUDIO AKHIR
PERANCANGAN
ARSITEKTUR

DOSEN PEMBIMBING
Ir. Ria Wikantari, M.Arch., Ph.D.
Ir. Abdul Mufti Radja, ST., MT., Ph.D.

MAHASISWA
Sitti Ainun Fitri

JUDUL TUGAS AKHIR
Mal Pelayanan Publik
Dengan Konsep Adaptive
Reuse bangunan Balaikota
Makassar (Gouverneur Kantoor)

NAMA GAMBAR
RUANG LUAR

SKALA

NO. HAL

KETERANGAN

DOSEN PEMBIMBING	MAHASISWA	JUDUL TUGAS AKHIR	NAMA GAMBAR	SKALA	NO. HAL	KETERANGAN
Ir. Ria Wikantari, M.Arch., Ph.D. Ir. Abdul Mufti Radja, ST., MT., Ph.D.	Sitti Ainun Fitri	Mal Pelayanan Publik Dengan Konsep Adaptive Reuse bangunan Balaikota Makassar (Gouverneur Kantoor)	RUANG LUAR			

DETAIL LANSEKAP

D051171301/SITTI AINUN FITRI



Street Furniture

Kursi taman yang sekaligus menjadi wadah untuk tanaman



Ketapang Kencana

Ketapang kencana (*Terminalia mantaly*) adalah sejenis tumbuhan peneduh berwujud pohon. Tajuknya yang mendatar dan berlapis-lapis, sebagaimana kerabat satu marganya, ketapang *T. catappa*.



Carex Morrowii (Alang-alang jaburan)

Bentuk daunnya yang kecil dan khas dengan strip cerah ditengahnya menjadikan alang-alang ini cocok sekali digunakan untuk tanaman hias.



DEPARTEMEN ARSITEKTUR
FAKULTAS TEKNIK
UNIVERSITAS HASANUDDIN

STUDIO AKHIR
PERANCANGAN
ARSITEKTUR

DOSEN PEMBIMBING
Ir. Ria Wikantari, M.Arch., Ph.D.
Ir. Abdul Mufti Radja, ST., MT., Ph.D.

MAHASISWA
Sitti Ainun Fitri


JUDUL TUGAS AKHIR
Mal Pelayanan Publik
Dengan Konsep Adaptive
Reuse bangunan Balaikota
Makassar (Gouverneur Kantoor)

NAMA GAMBAR
RUANG LUAR

SKALA

NO. HAL

KETERANGAN

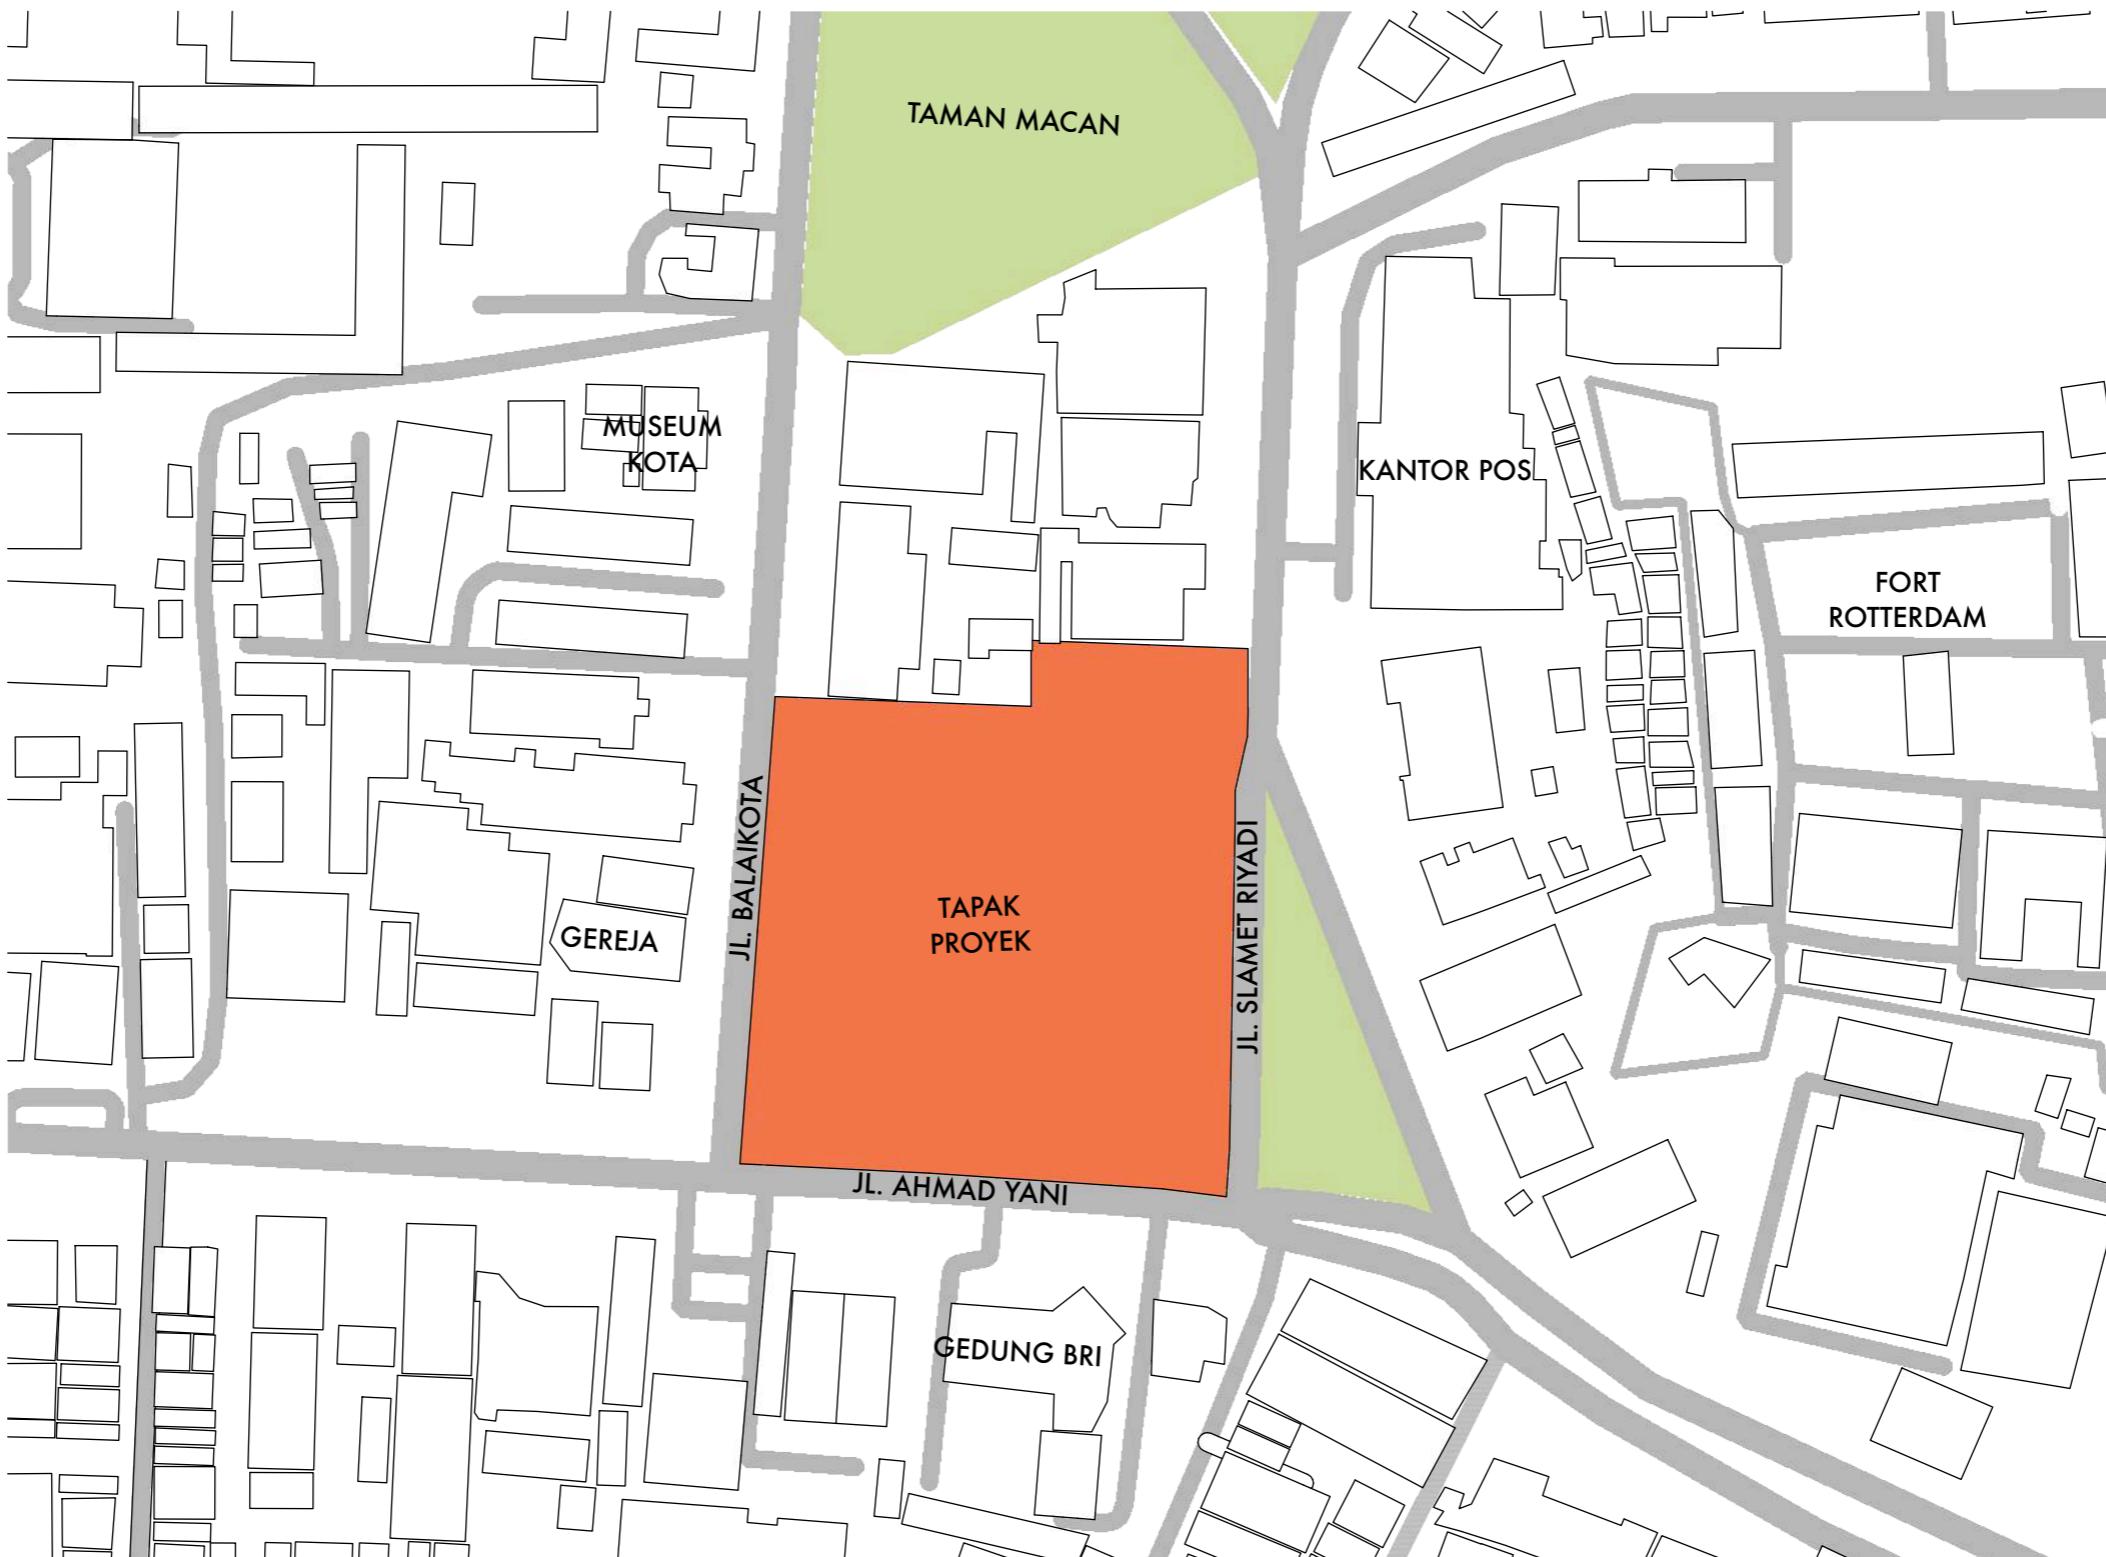

LOKASI

Skala 1 : 2000



DEPARTEMEN ARSITEKTUR
FAKULTAS TEKNIK
UNIVERSITAS HASANUDDIN

STUDIO AKHIR
PERANCANGAN
ARSITEKTUR

DOSEN PEMBIMBING
Ir. Ria Wikantari, M.Arch., Ph.D.
Ir. Abdul Mufti Radja, ST., MT., Ph.D.

MAHASISWA
Sitti Ainun Fitri


JUDUL TUGAS AKHIR
Mal Pelayanan Publik
Dengan Konsep Adaptive
Reuse bangunan Balaikota
Makassar (Gouverneur Kantoor)

NAMA GAMBAR
LOKASI
DAN TAPAK
PROYEK

SKALA


NO. HAL

KETERANGAN

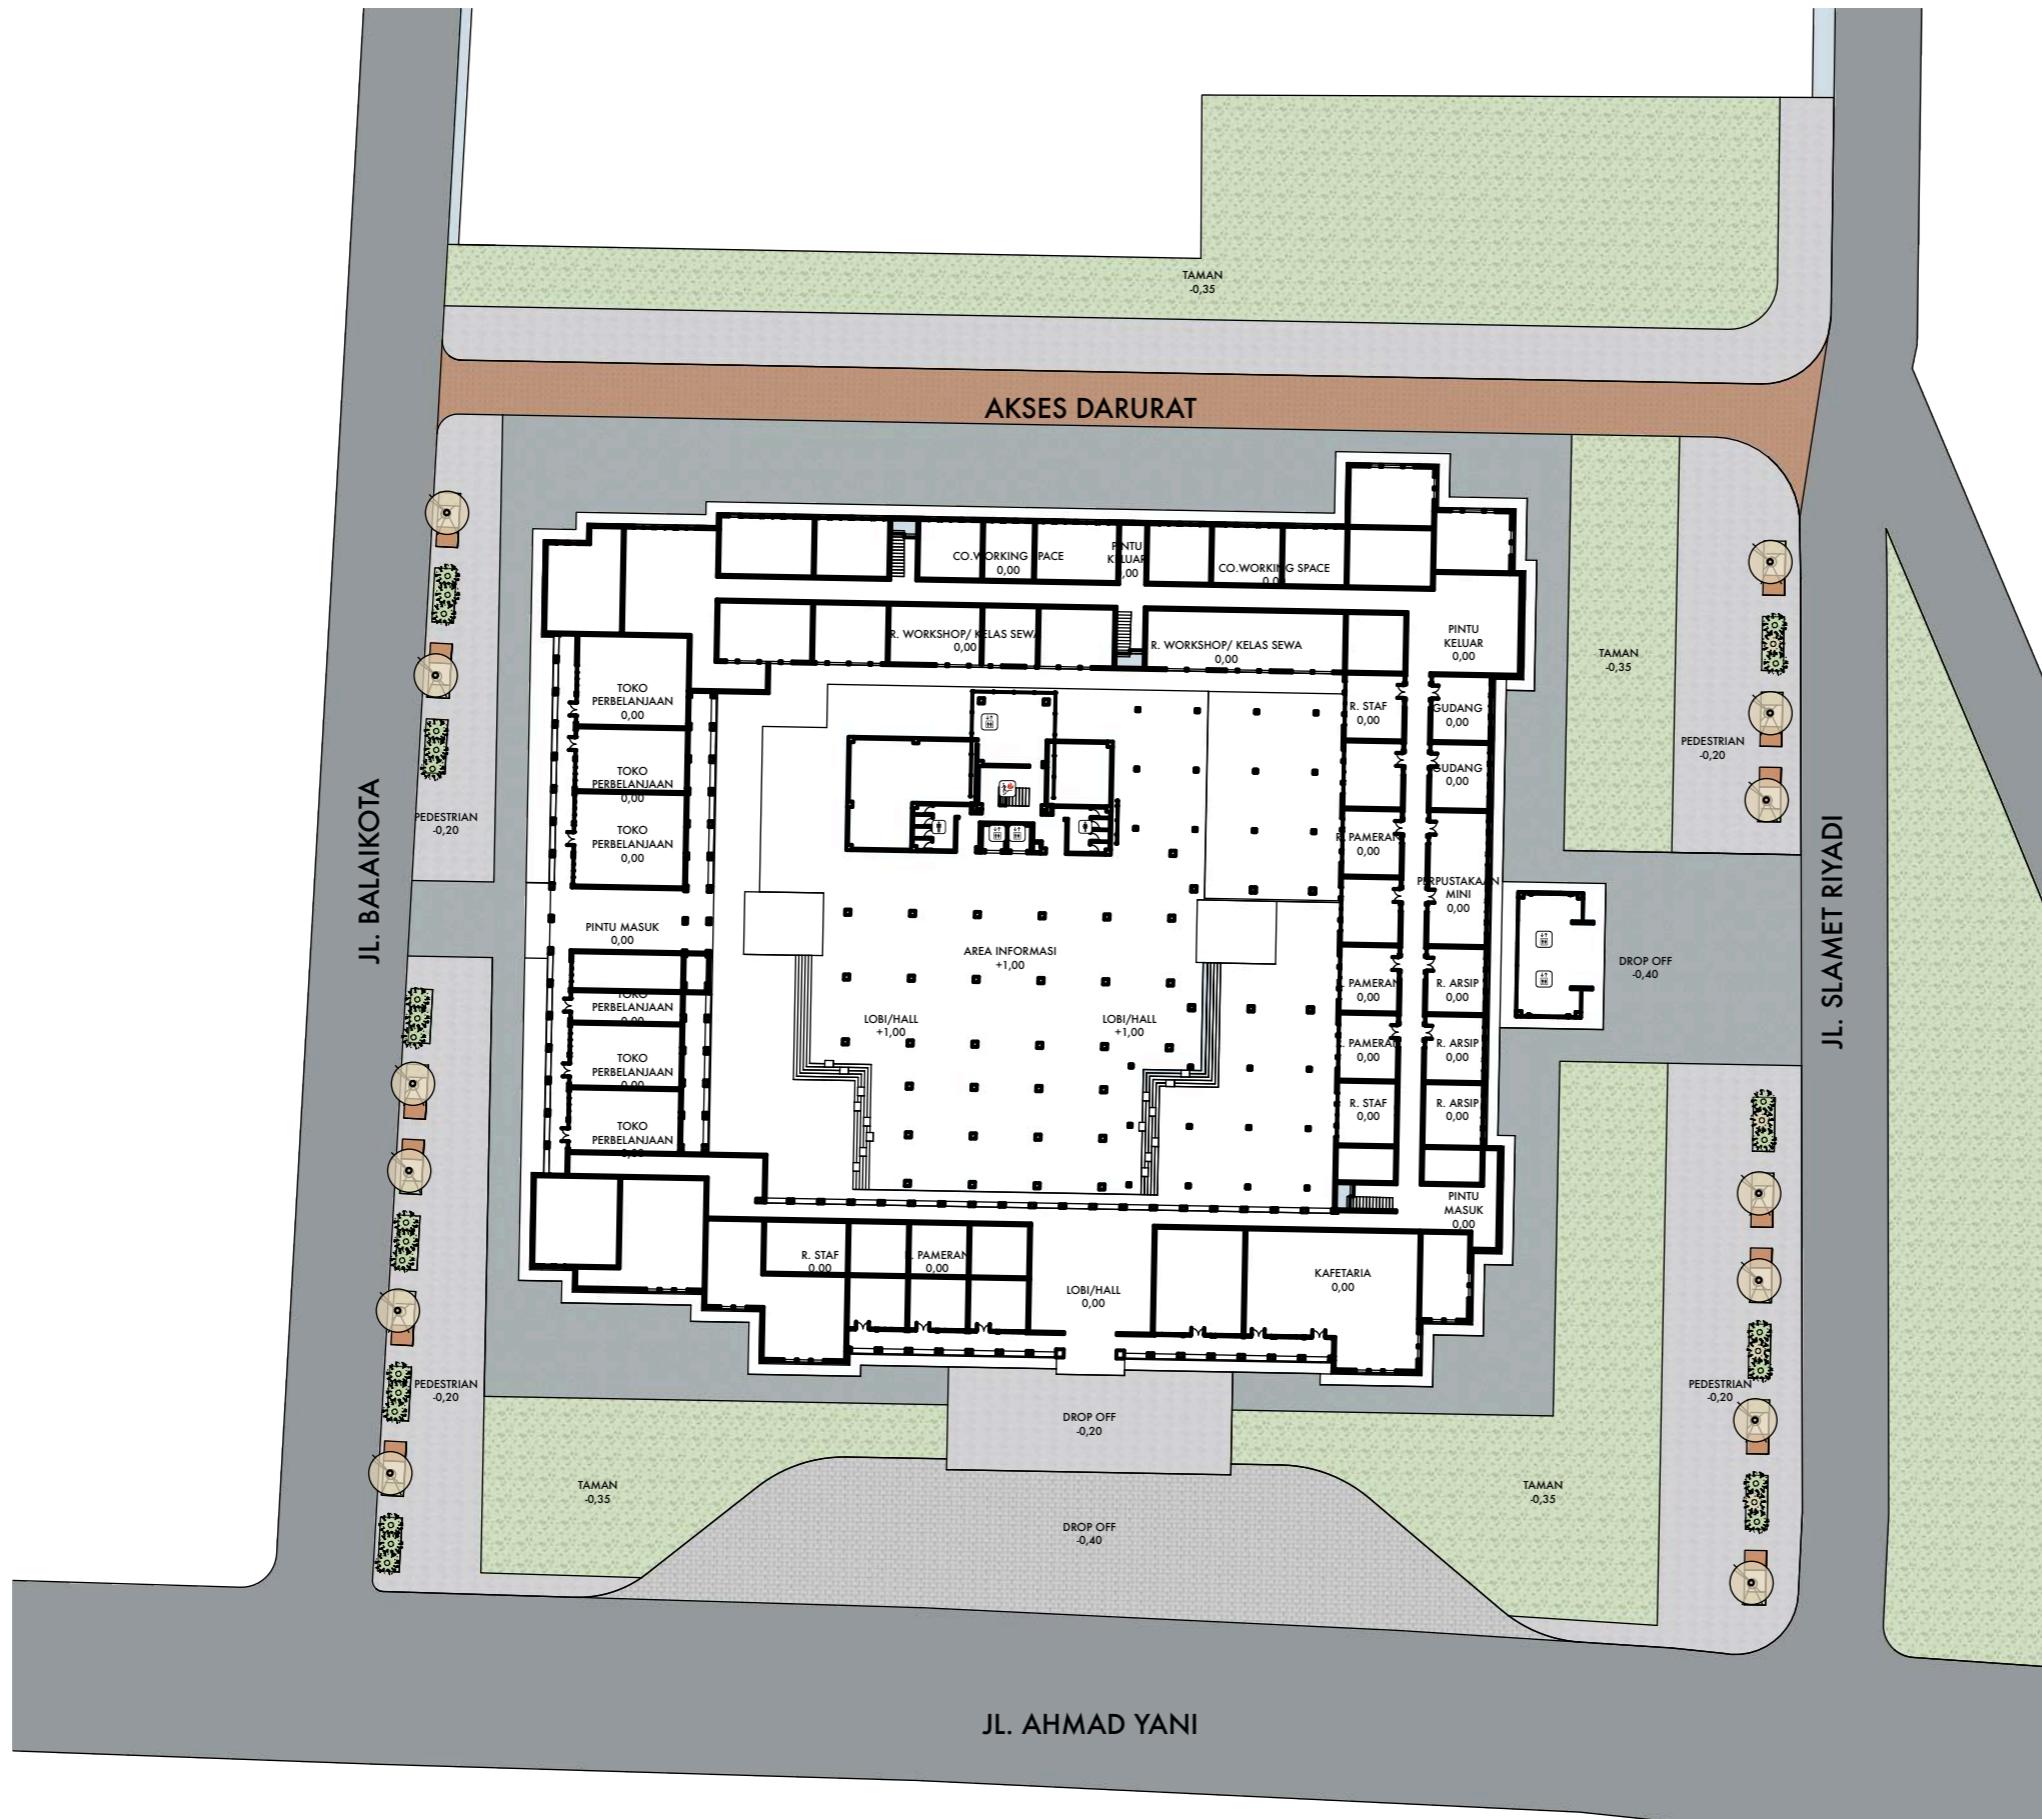

SITE PLAN

Skala 1 : 700

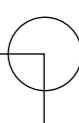

DEPARTEMEN ARSITEKTUR
FAKULTAS TEKNIK
UNIVERSITAS HASANUDDIN

STUDIO AKHIR
PERANCANGAN
ARSITEKTUR

DOSEN PEMBIMBING

Ir. Ria Wikantari, M.Arch., Ph.D.
Ir. Abdul Mufti Radja, ST., MT., Ph.D.

MAHASISWA

Sitti Ainun Fitri

JUDUL TUGAS AKHIR

Mal Pelayanan Publik
Dengan Konsep Adaptive
Reuse bangunan Balaikota
Makassar (Gouverneur Kantoor)


NAMA GAMBAR


SITEPLAN

SKALA

NO. HAL

KETERANGAN

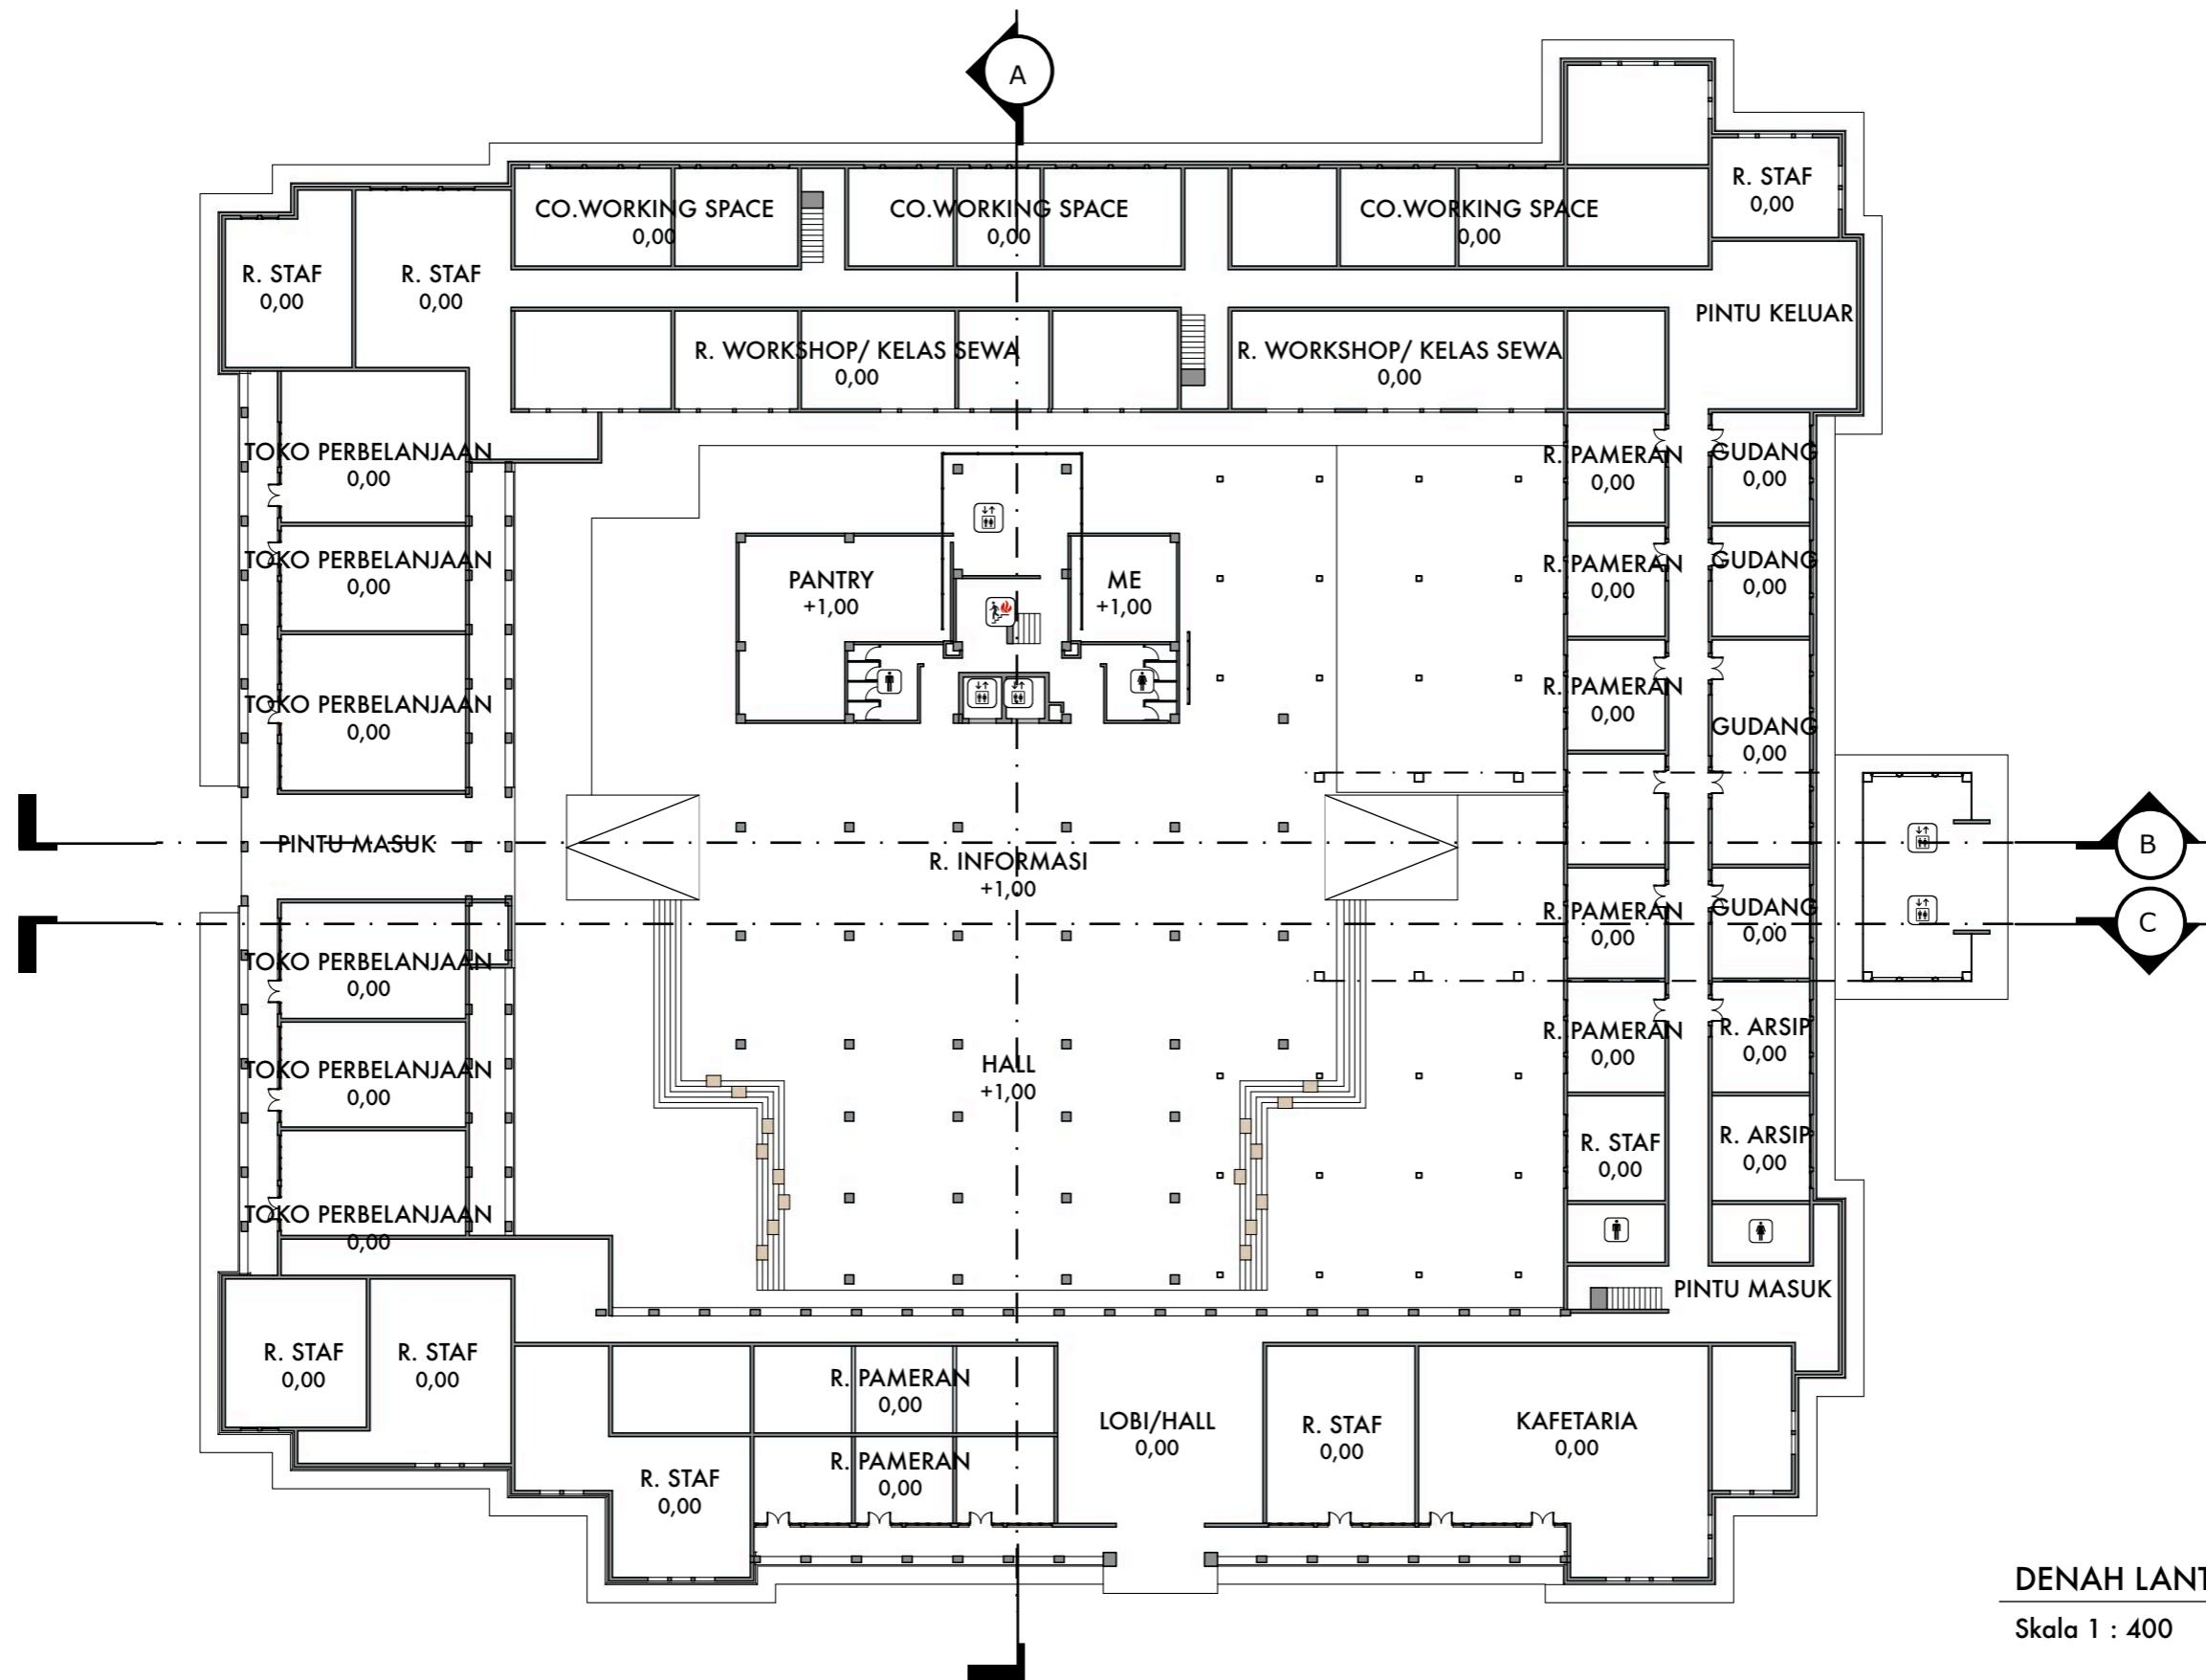

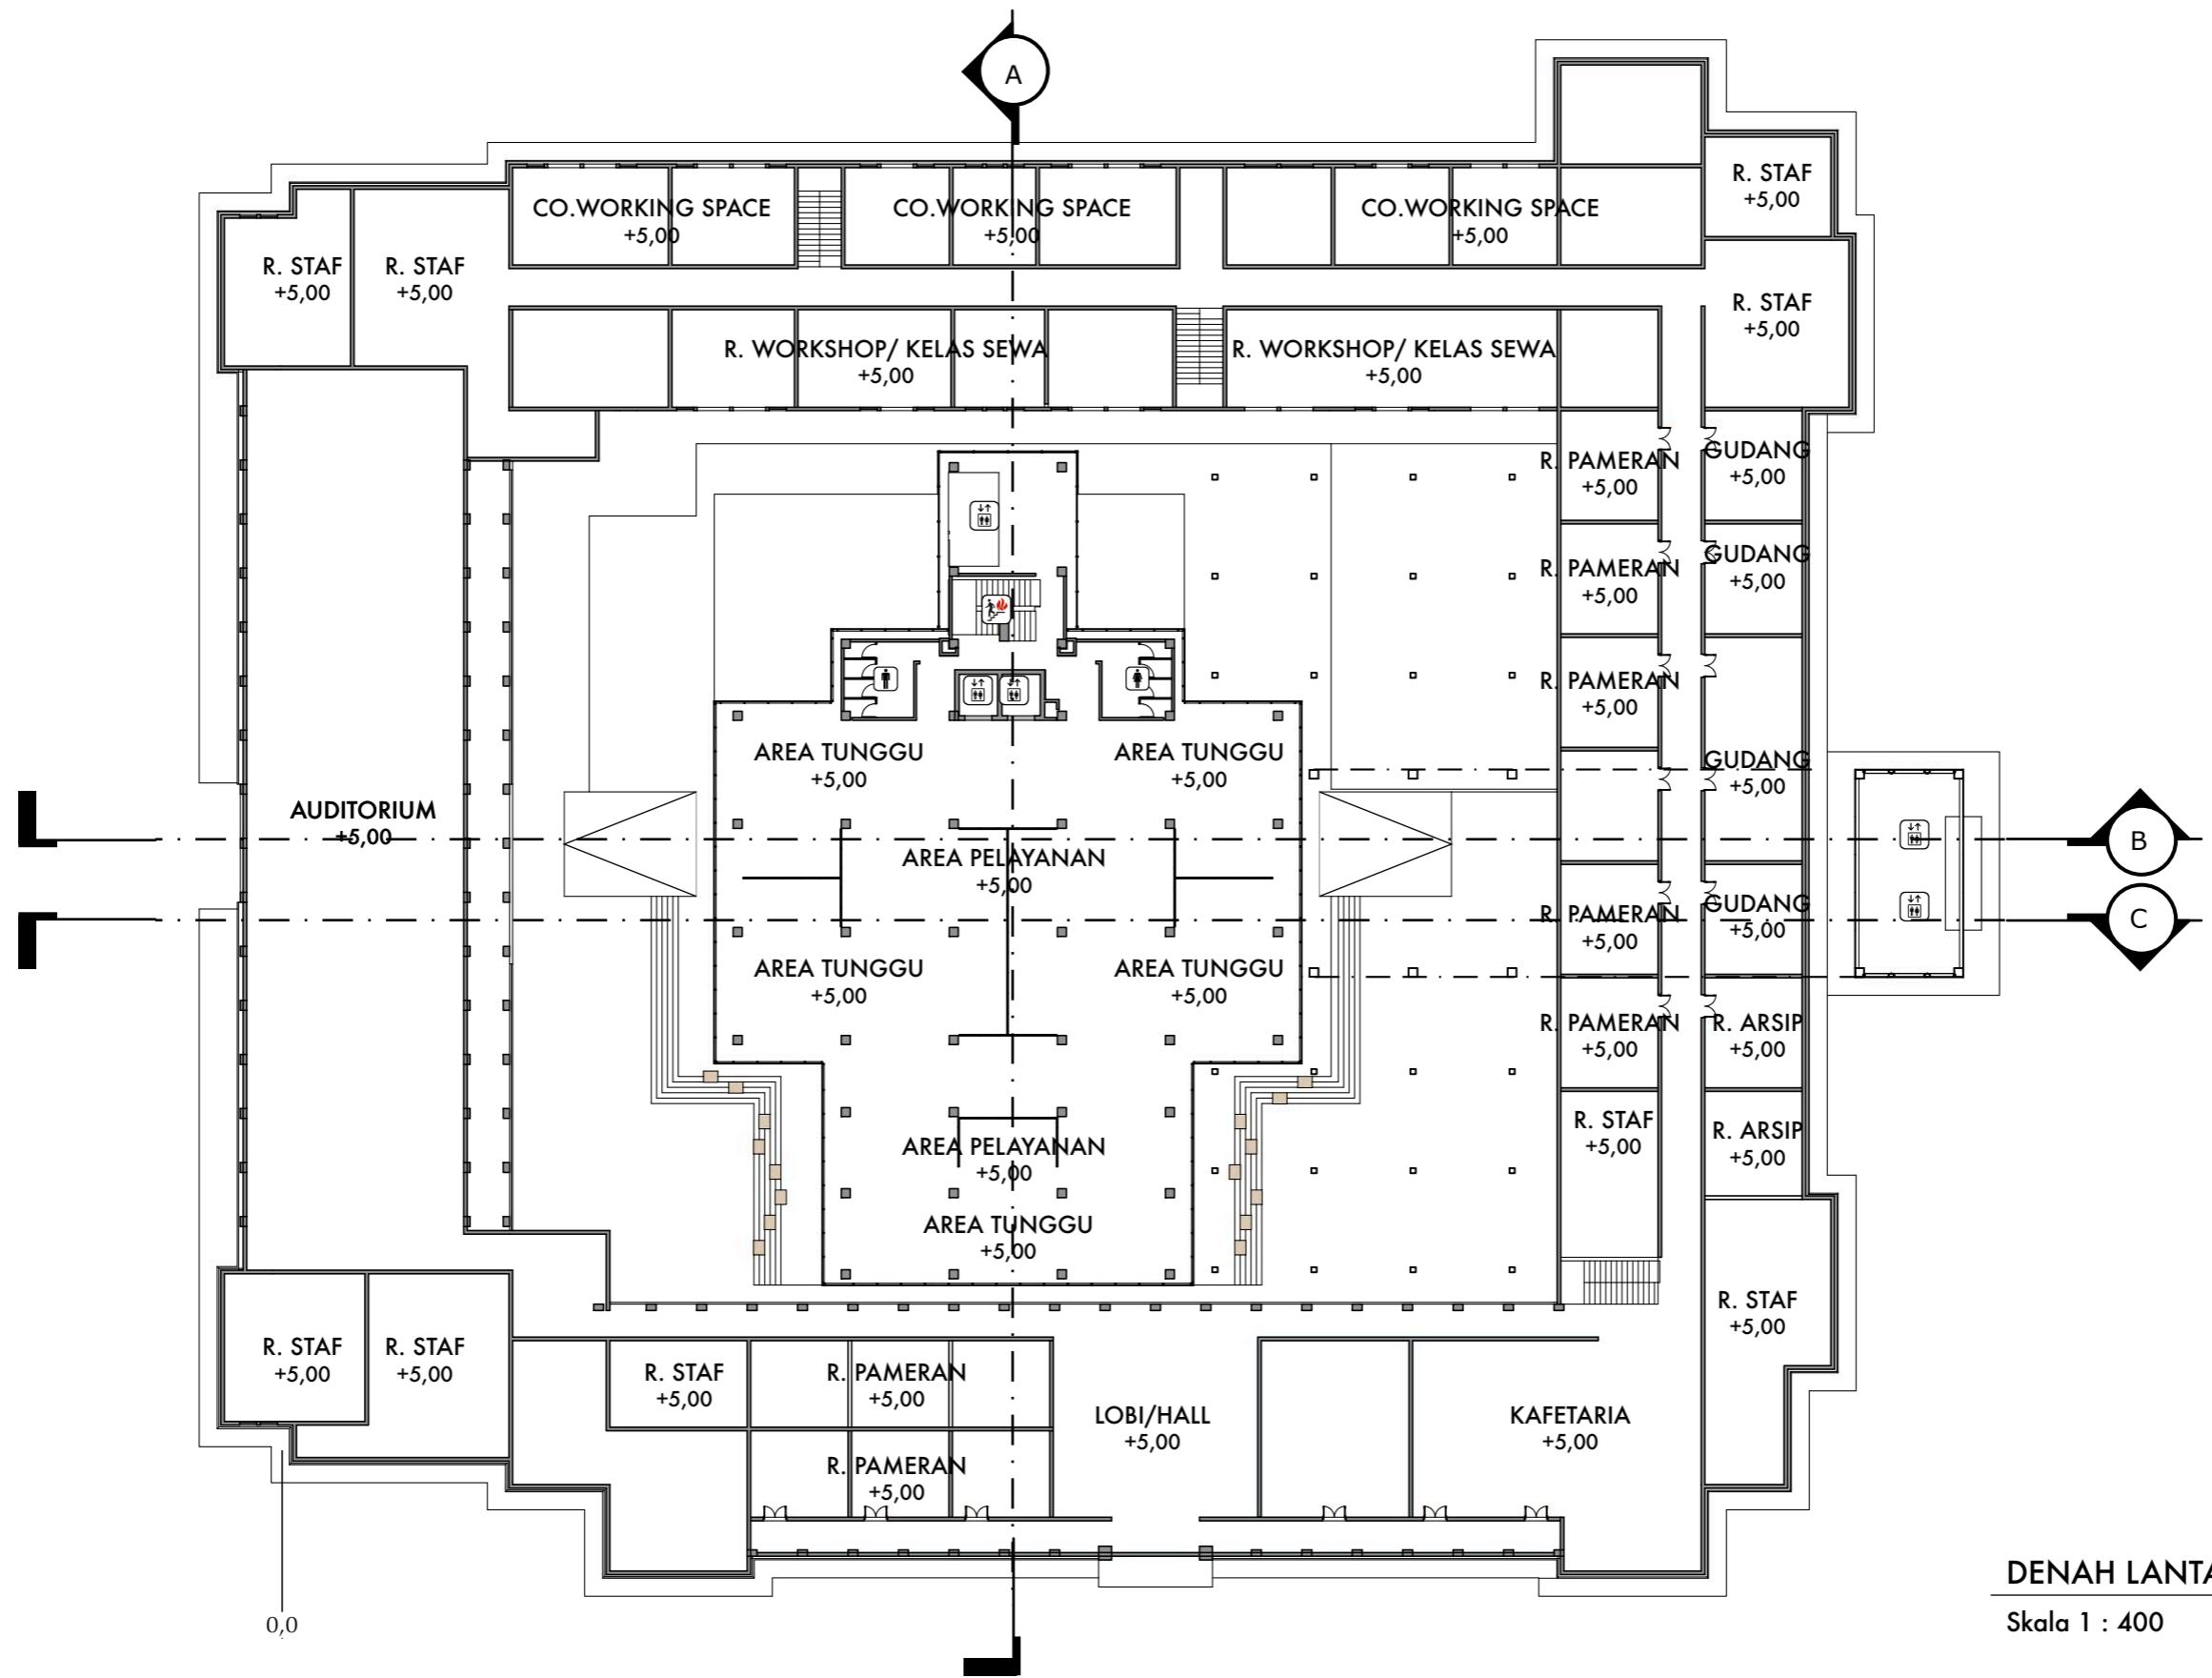

DEPARTEMEN ARSITEKTUR
FAKULTAS TEKNIK
UNIVERSITAS HASANUDDIN

STUDIO AKHIR
PERANCANGAN
ARSITEKTUR

DOSEN PEMBIMBING
Ir. Ria Wikantari, M.Arch., Ph.D.
Ir. Abdul Mufti Radja, ST., MT., Ph.D.

MAHASISWA
Sitti Ainun Fitri


JUDUL TUGAS AKHIR
Mal Pelayanan Publik
Dengan Konsep Adaptive
Reuse bangunan Balaikota
Makassar (Gouverneur Kantoor)

NAMA GAMBAR
DENAH LANTAI 2

SKALA

NO. HAL

KETERANGAN

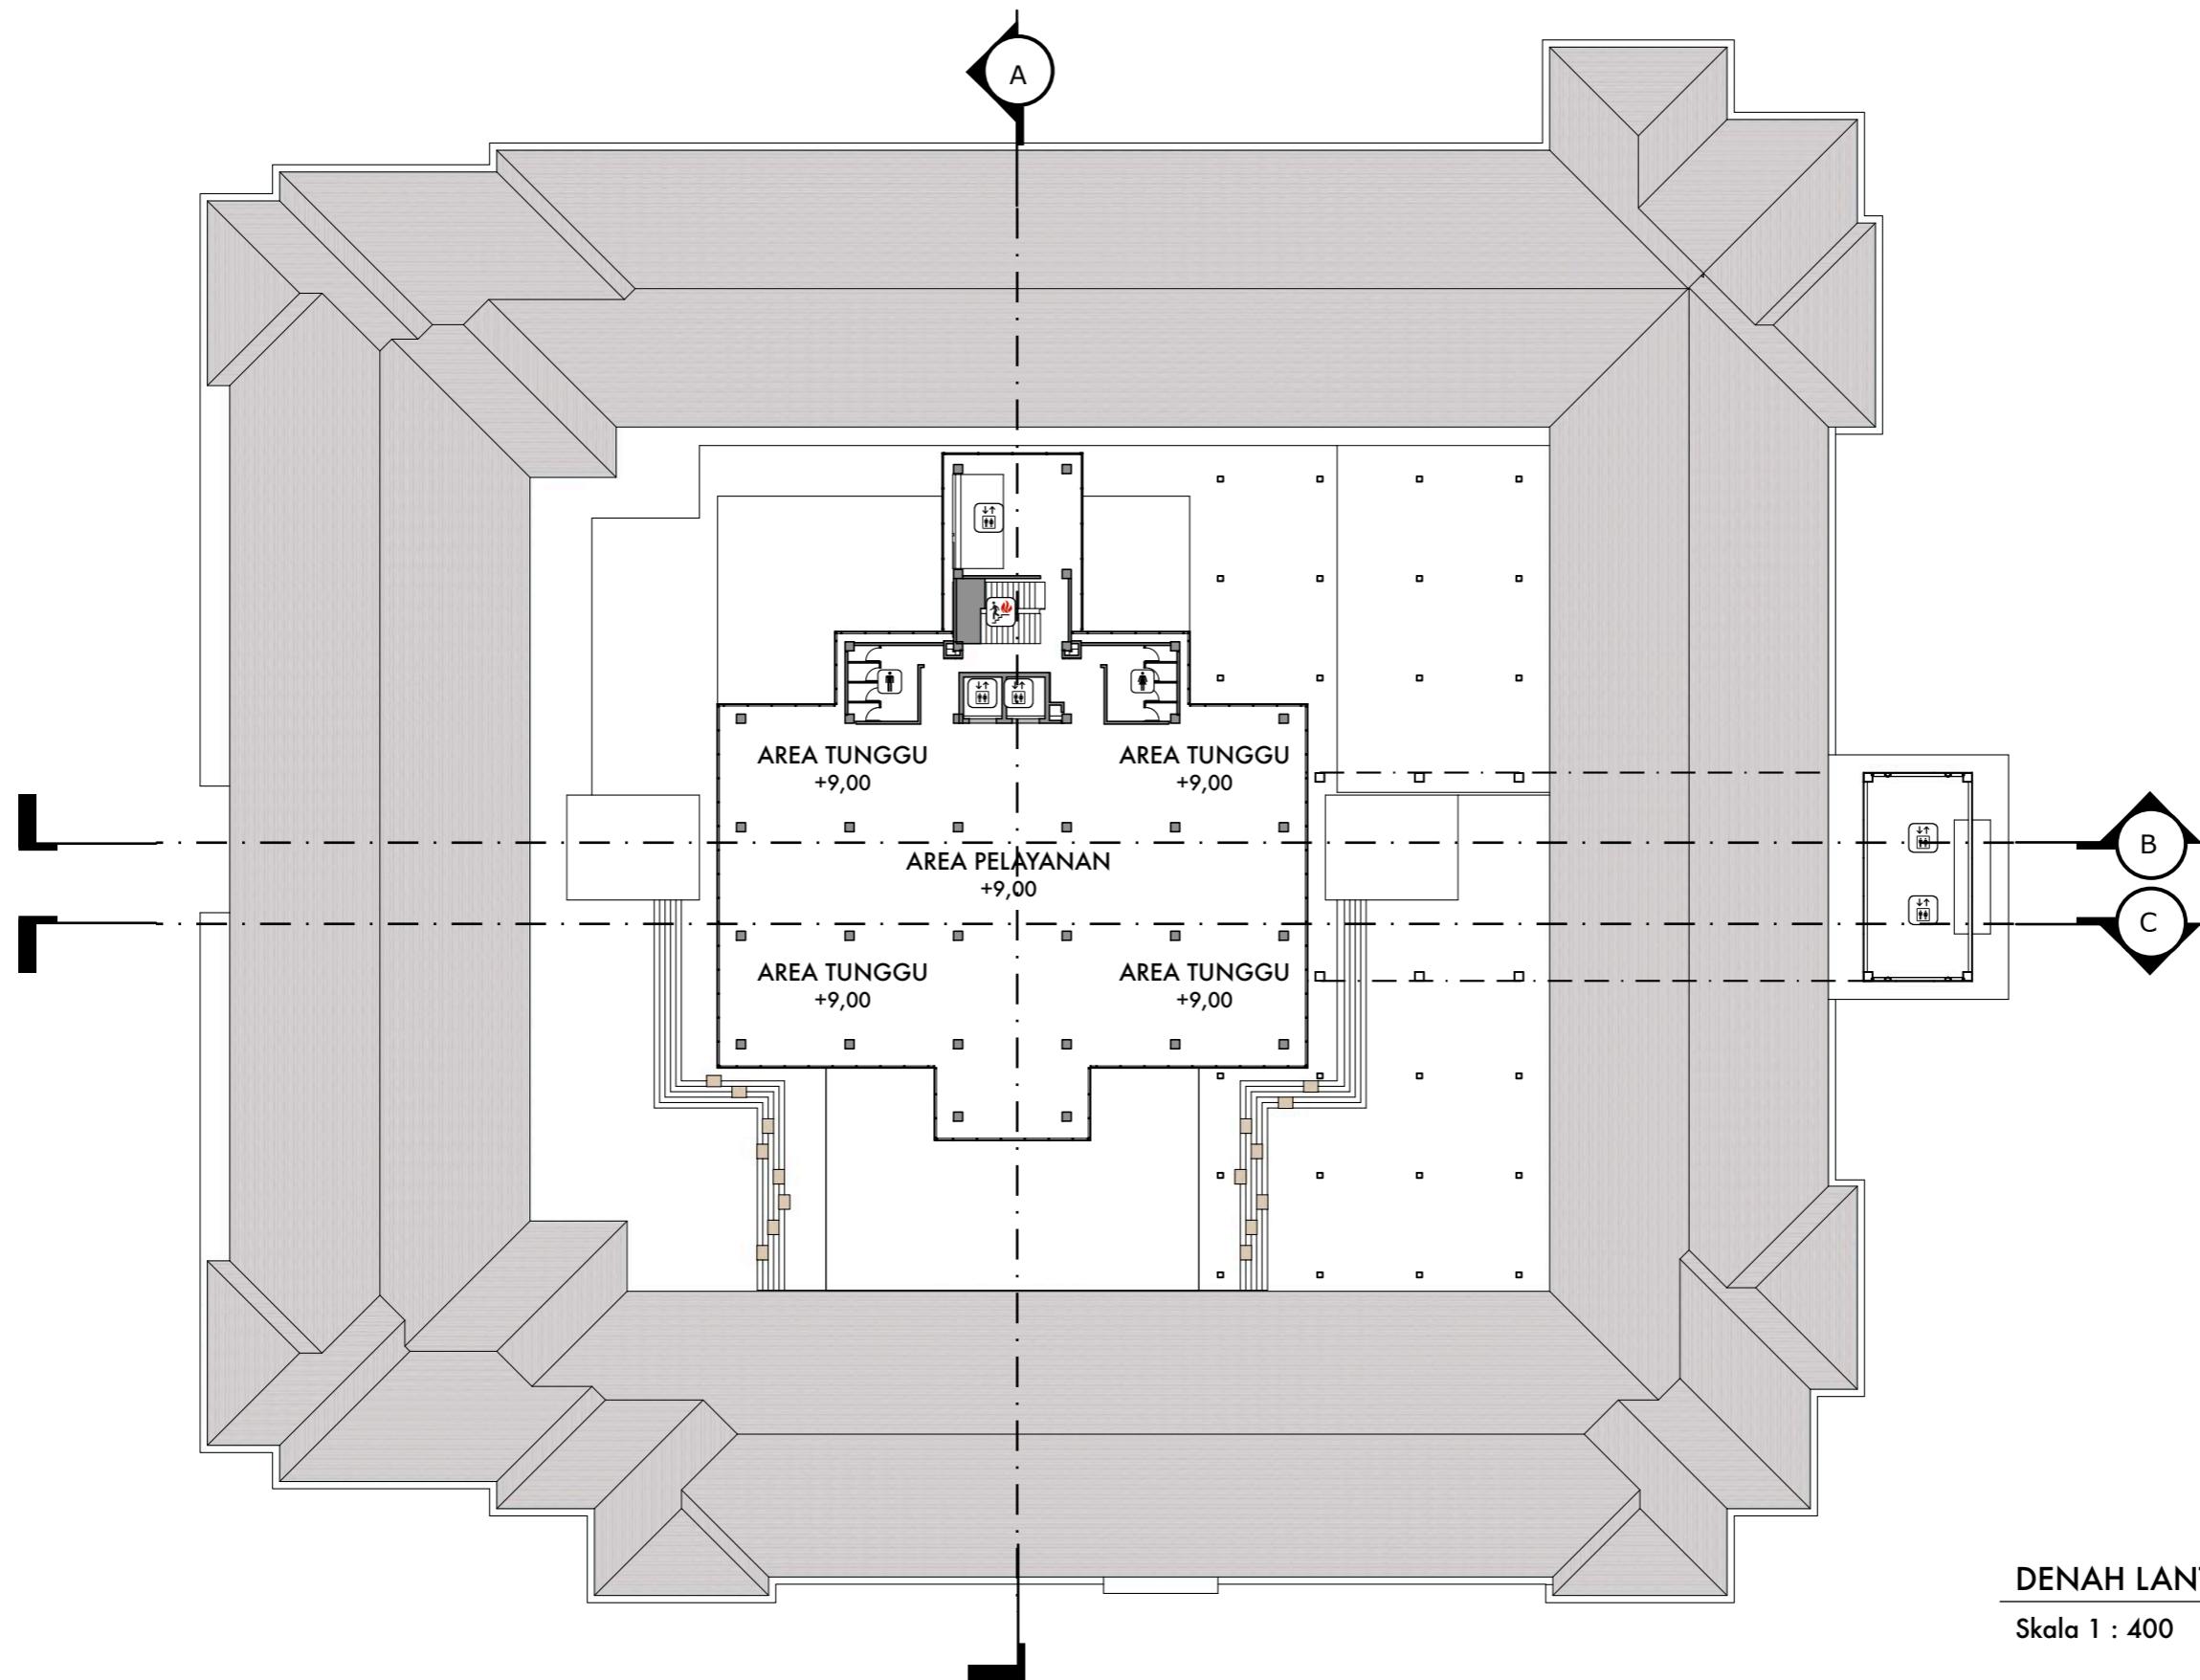

DEPARTEMEN ARSITEKTUR
FAKULTAS TEKNIK
UNIVERSITAS HASANUDDIN

STUDIO AKHIR
PERANCANGAN
ARSITEKTUR

DOSEN PEMBIMBING
Ir. Ria Wikantari, M.Arch., Ph.D.
Ir. Abdul Mufti Radja, ST., MT., Ph.D.

MAHASISWA
Sitti Ainun Fitri


JUDUL TUGAS AKHIR
Mal Pelayanan Publik
Dengan Konsep Adaptive
Reuse bangunan Balaikota
Makassar (Gouverneur Kantoor)

NAMA GAMBAR
DENAH LANTAI 3

SKALA

NO. HAL

KETERANGAN

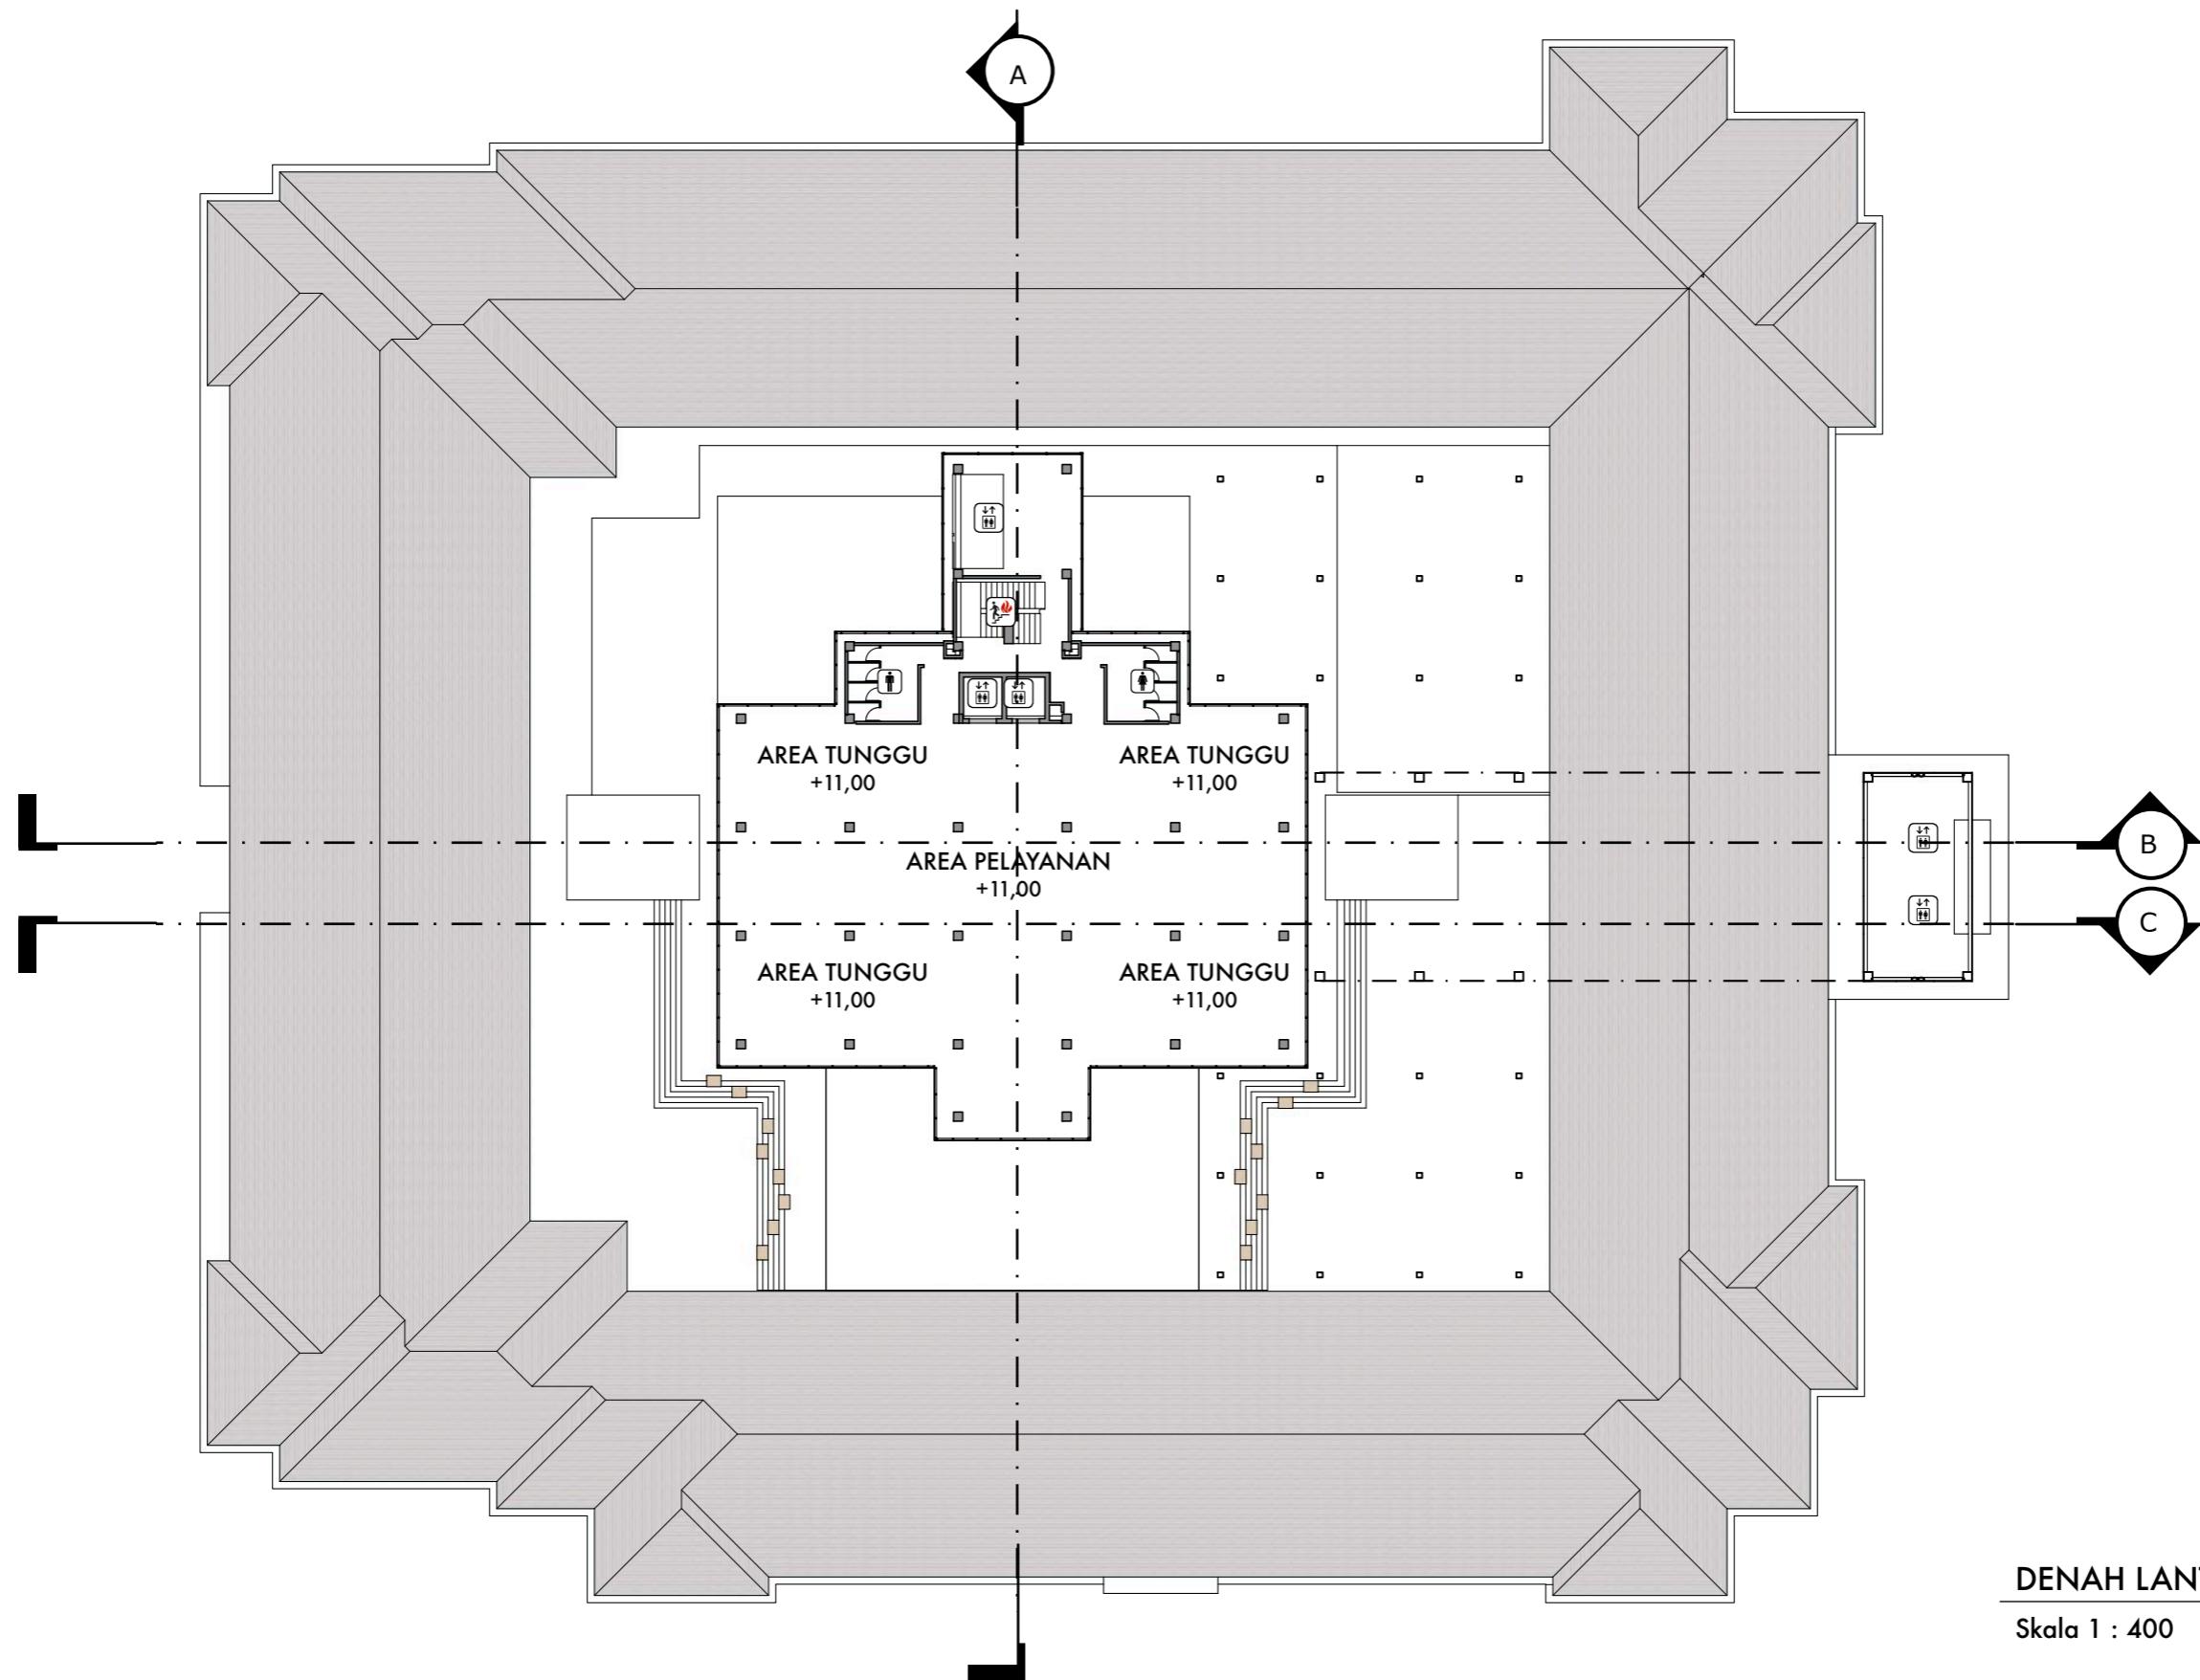

DEPARTEMEN ARSITEKTUR
FAKULTAS TEKNIK
UNIVERSITAS HASANUDDIN

STUDIO AKHIR
PERANCANGAN
ARSITEKTUR

DOSEN PEMBIMBING
Ir. Ria Wikantari, M.Arch., Ph.D.
Ir. Abdul Mufti Radja, ST., MT., Ph.D.

MAHASISWA
Sitti Ainun Fitri


JUDUL TUGAS AKHIR
Mal Pelayanan Publik
Dengan Konsep Adaptive
Reuse bangunan Balaikota
Makassar (Gouverneur Kantoor)

NAMA GAMBAR
DENAH LANTAI 4

SKALA

NO. HAL

KETERANGAN

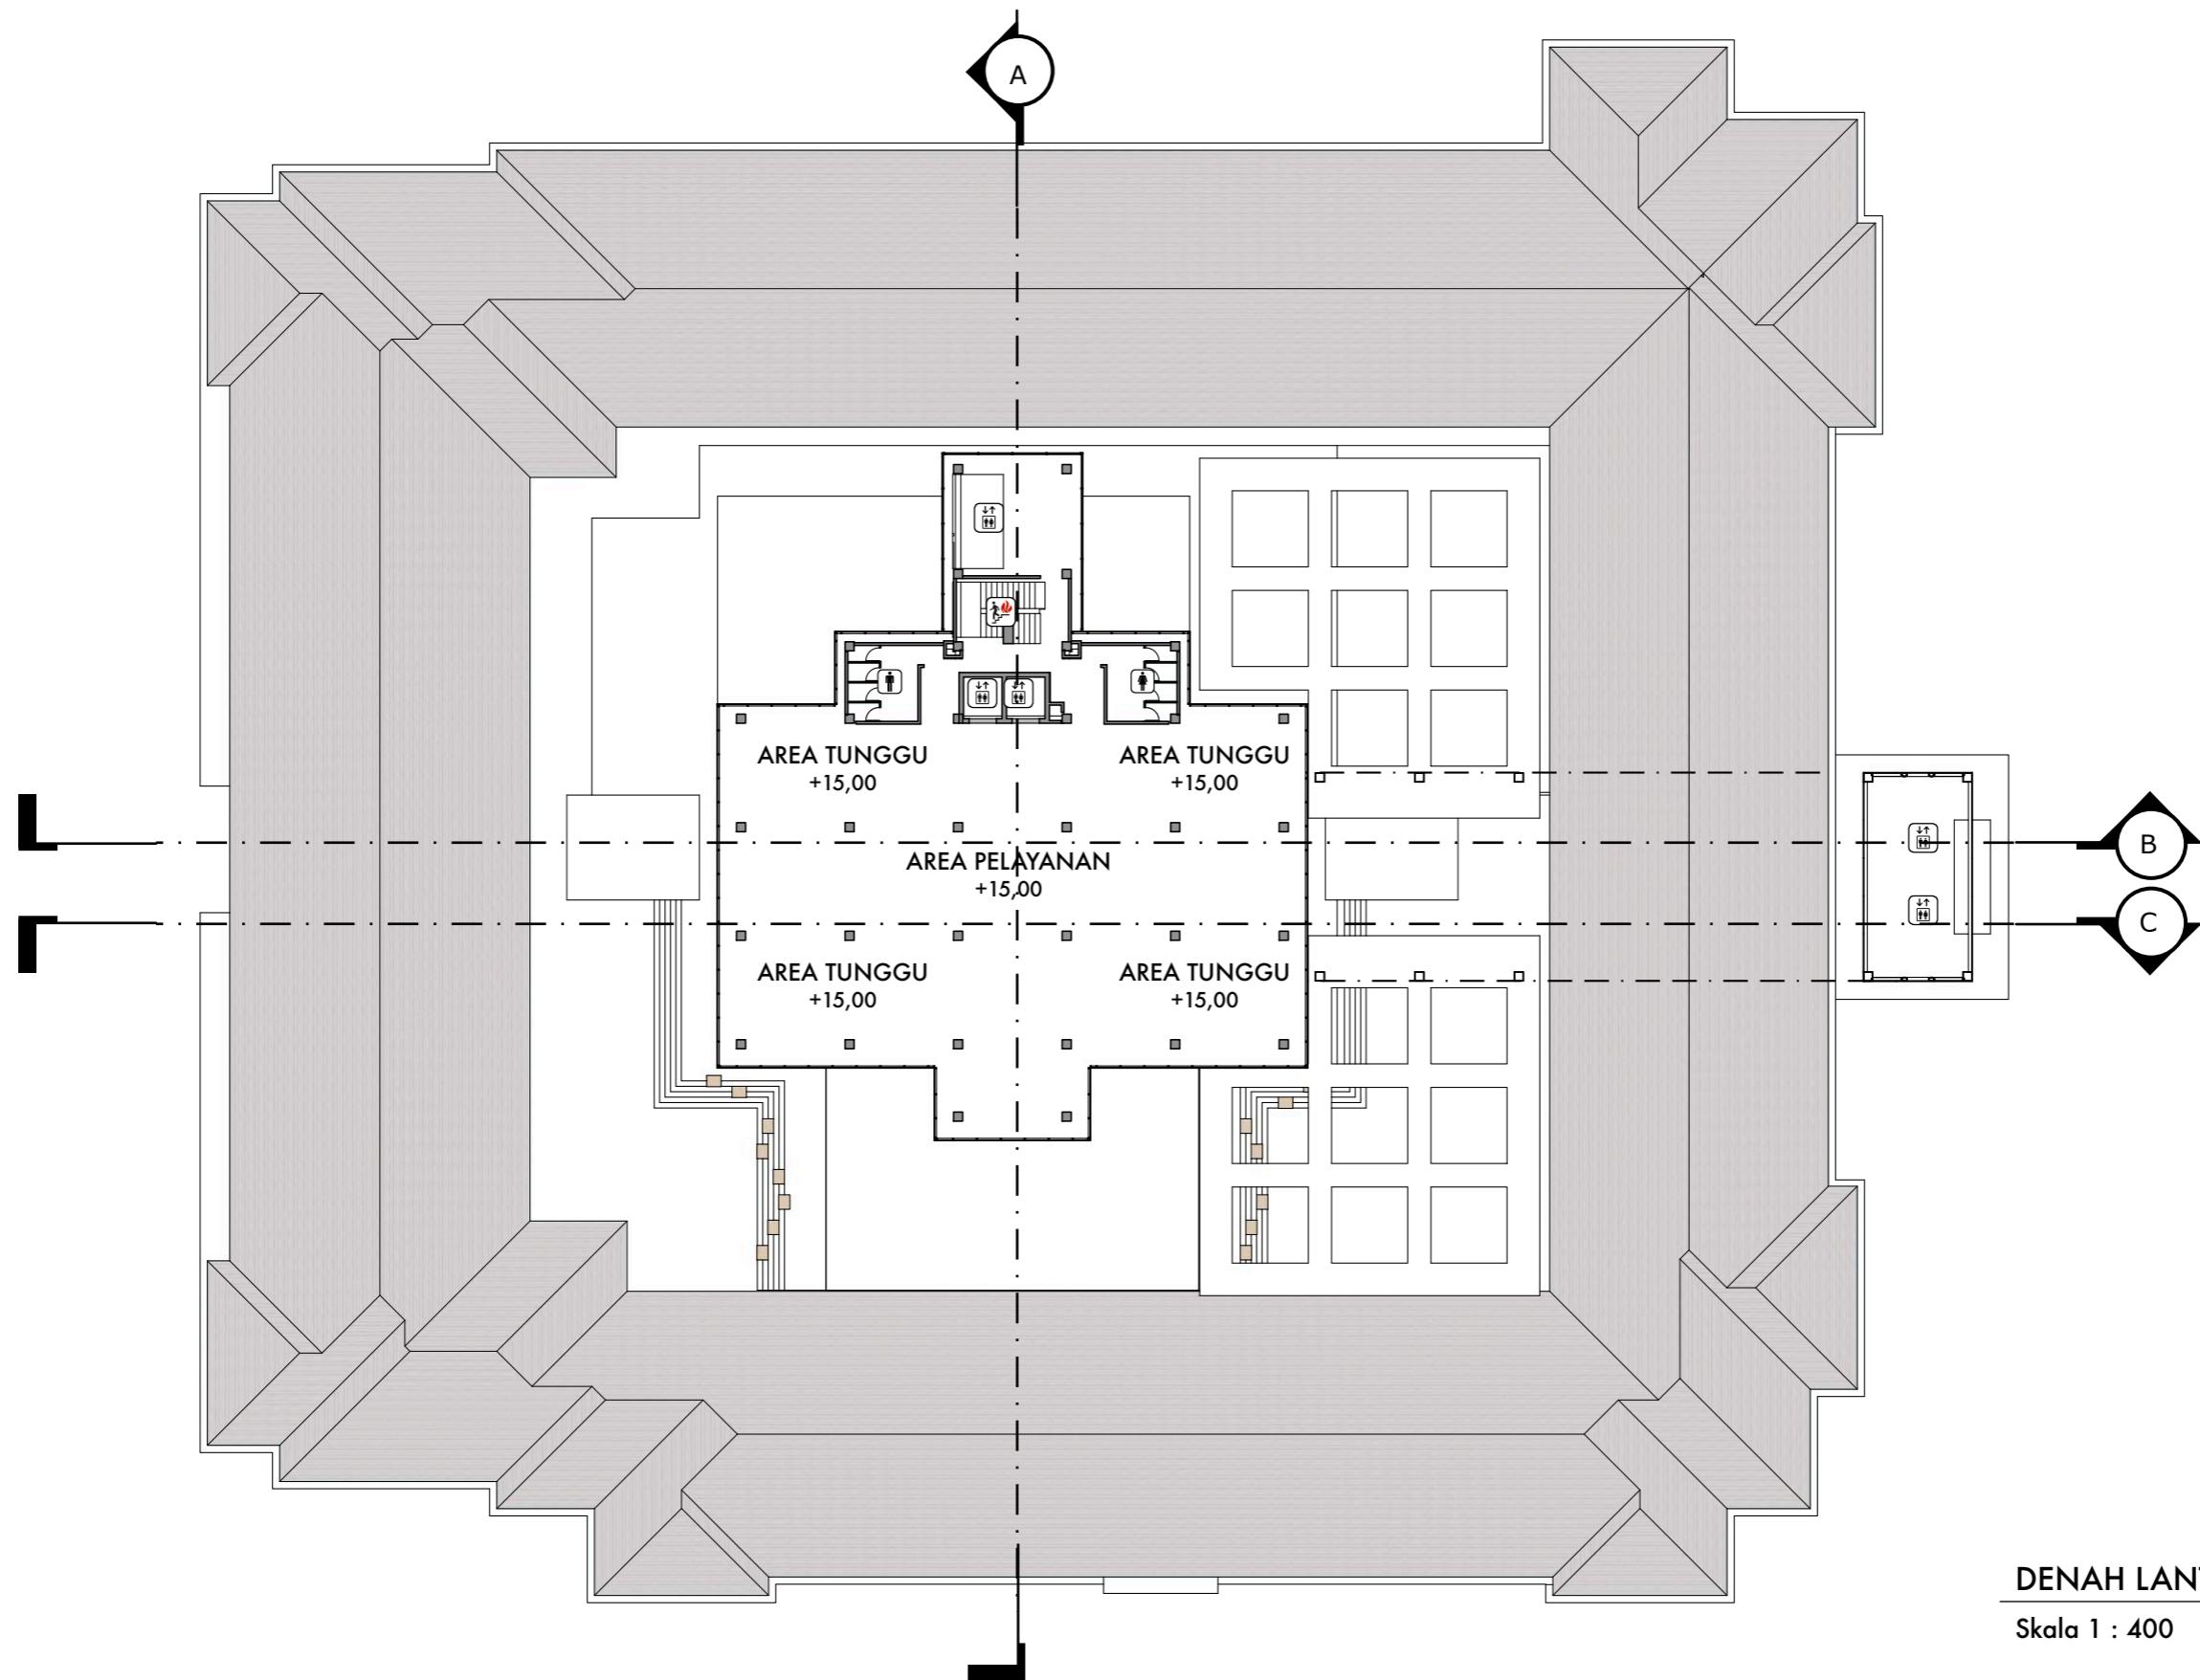

DEPARTEMEN ARSITEKTUR
FAKULTAS TEKNIK
UNIVERSITAS HASANUDDIN

STUDIO AKHIR
PERANCANGAN
ARSITEKTUR

DOSEN PEMBIMBING
Ir. Ria Wikantari, M.Arch., Ph.D.
Ir. Abdul Mufti Radja, ST., MT., Ph.D.

MAHASISWA
Sitti Ainun Fitri


JUDUL TUGAS AKHIR
Mal Pelayanan Publik
Dengan Konsep Adaptive
Reuse bangunan Balaikota
Makassar (Gouverneur Kantoor)

NAMA GAMBAR
DENAH LANTAI 5

SKALA

NO. HAL

KETERANGAN

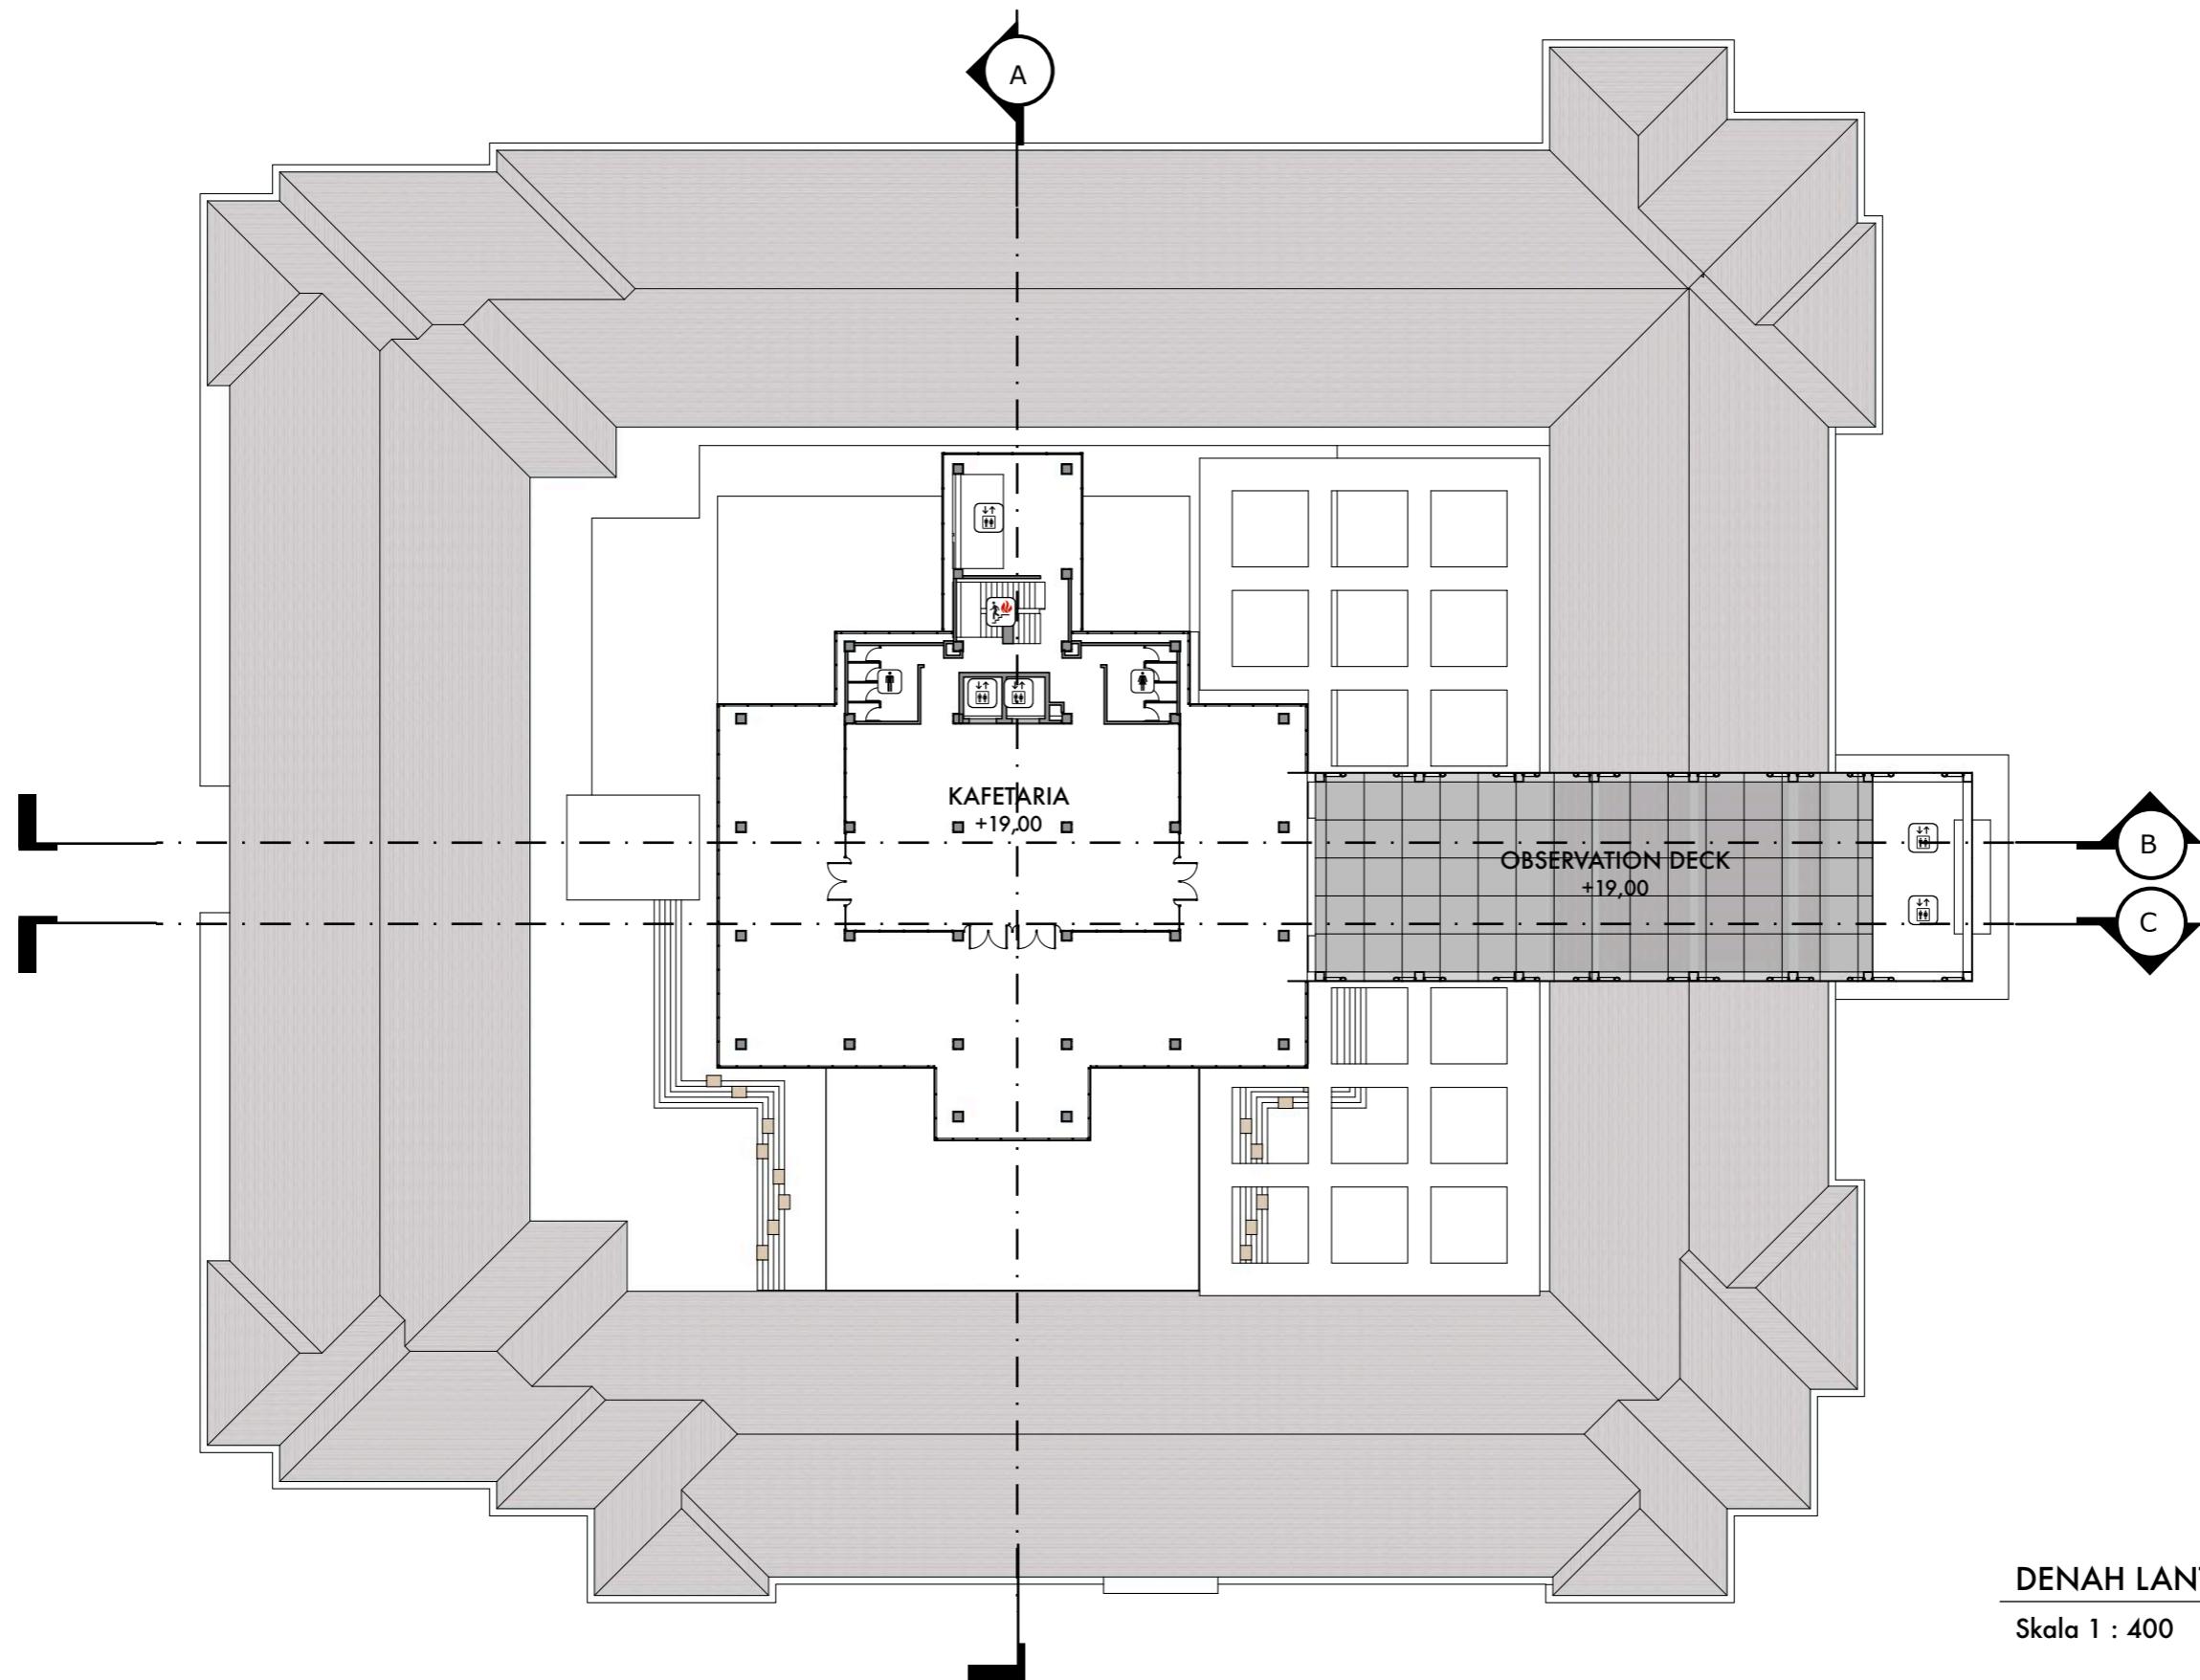

DEPARTEMEN ARSITEKTUR
FAKULTAS TEKNIK
UNIVERSITAS HASANUDDIN

STUDIO AKHIR
PERANCANGAN
ARSITEKTUR

DOSEN PEMBIMBING
Ir. Ria Wikantari, M.Arch., Ph.D.
Ir. Abdul Mufti Radja, ST., MT., Ph.D.

MAHASISWA
Sitti Ainun Fitri


JUDUL TUGAS AKHIR
Mal Pelayanan Publik
Dengan Konsep Adaptive
Reuse bangunan Balaikota
Makassar (Gouverneur Kantoor)

NAMA GAMBAR
DENAH LANTAI 6

SKALA

NO. HAL

KETERANGAN

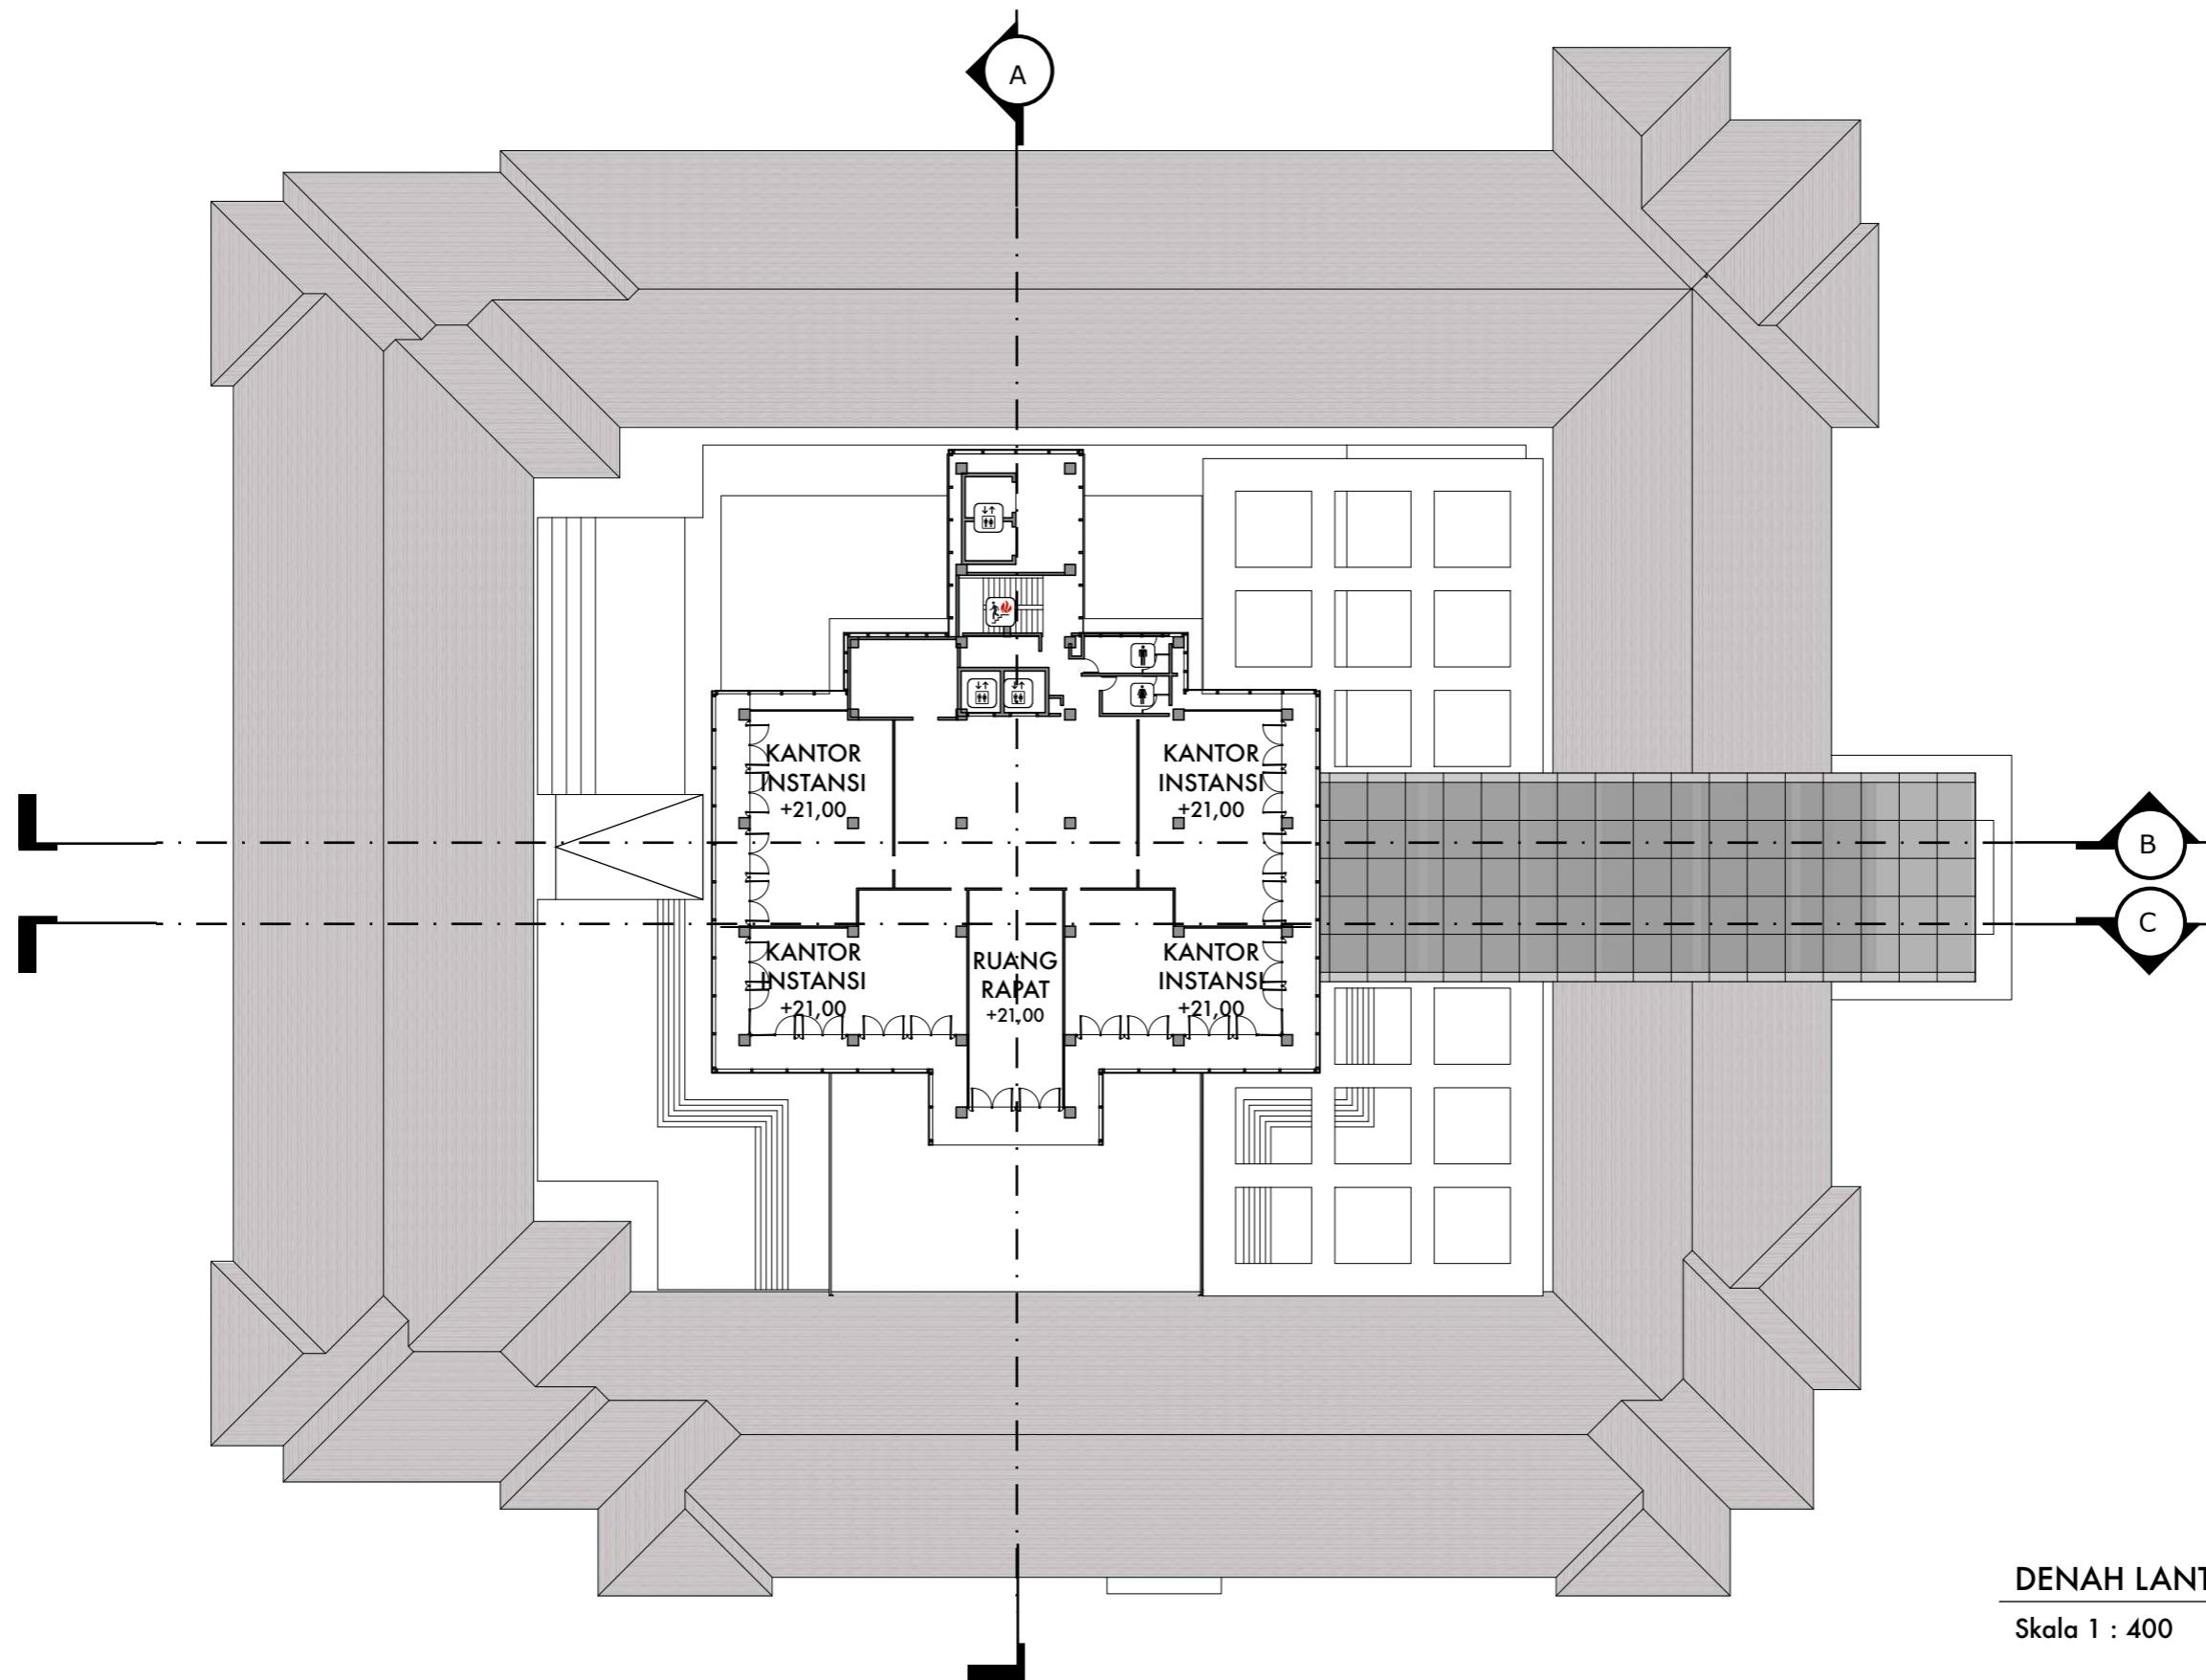

DEPARTEMEN ARSITEKTUR
FAKULTAS TEKNIK
UNIVERSITAS HASANUDDIN

STUDIO AKHIR
PERANCANGAN
ARSITEKTUR

DOSEN PEMBIMBING
Ir. Ria Wikantari, M.Arch., Ph.D.
Ir. Abdul Mufti Radja, ST., MT., Ph.D.

MAHASISWA
Sitti Ainun Fitri


JUDUL TUGAS AKHIR
Mal Pelayanan Publik
Dengan Konsep Adaptive
Reuse bangunan Balaikota
Makassar (Gouverneur Kantoor)

NAMA GAMBAR
DENAH LANTAI 7

SKALA

NO. HAL

KETERANGAN

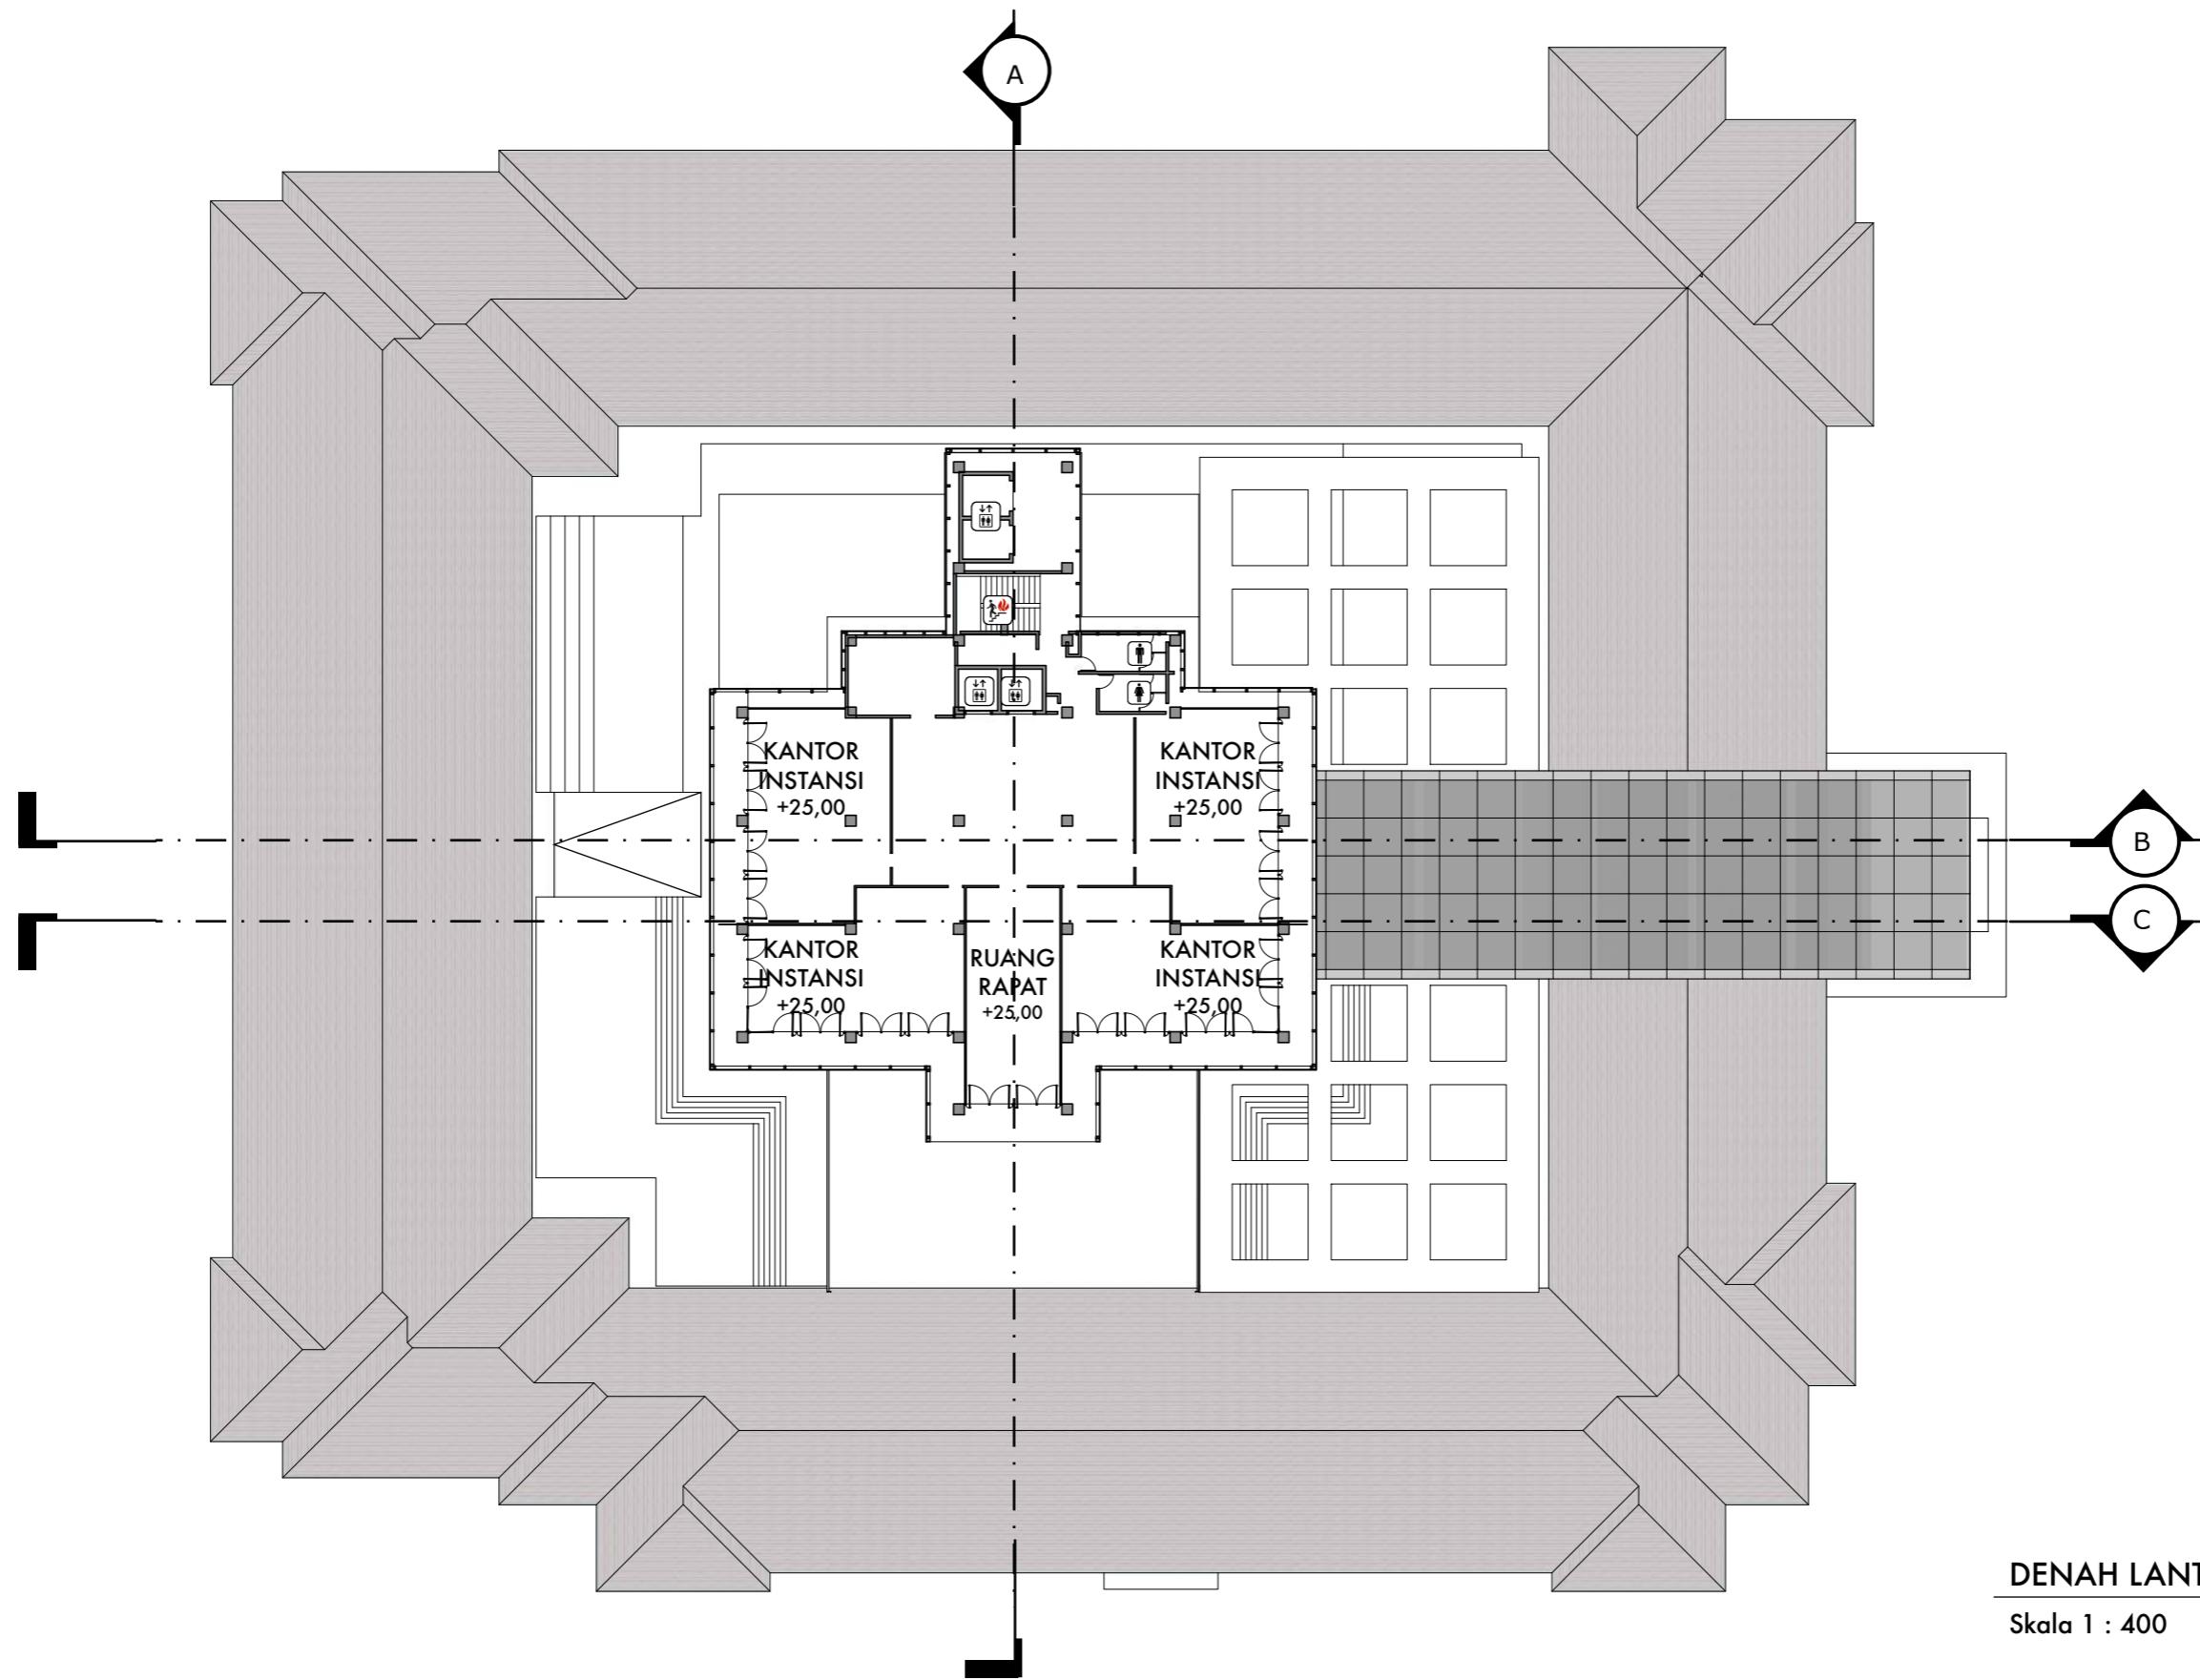

DEPARTEMEN ARSITEKTUR
FAKULTAS TEKNIK
UNIVERSITAS HASANUDDIN

STUDIO AKHIR
PERANCANGAN
ARSITEKTUR

DOSEN PEMBIMBING
Ir. Ria Wikantari, M.Arch., Ph.D.
Ir. Abdul Mufti Radja, ST., MT., Ph.D.

MAHASISWA
Sitti Ainun Fitri


JUDUL TUGAS AKHIR
Mal Pelayanan Publik
Dengan Konsep Adaptive
Reuse bangunan Balaikota
Makassar (Gouverneur Kantoor)

NAMA GAMBAR
DENAH LANTAI 8

SKALA

NO. HAL

KETERANGAN

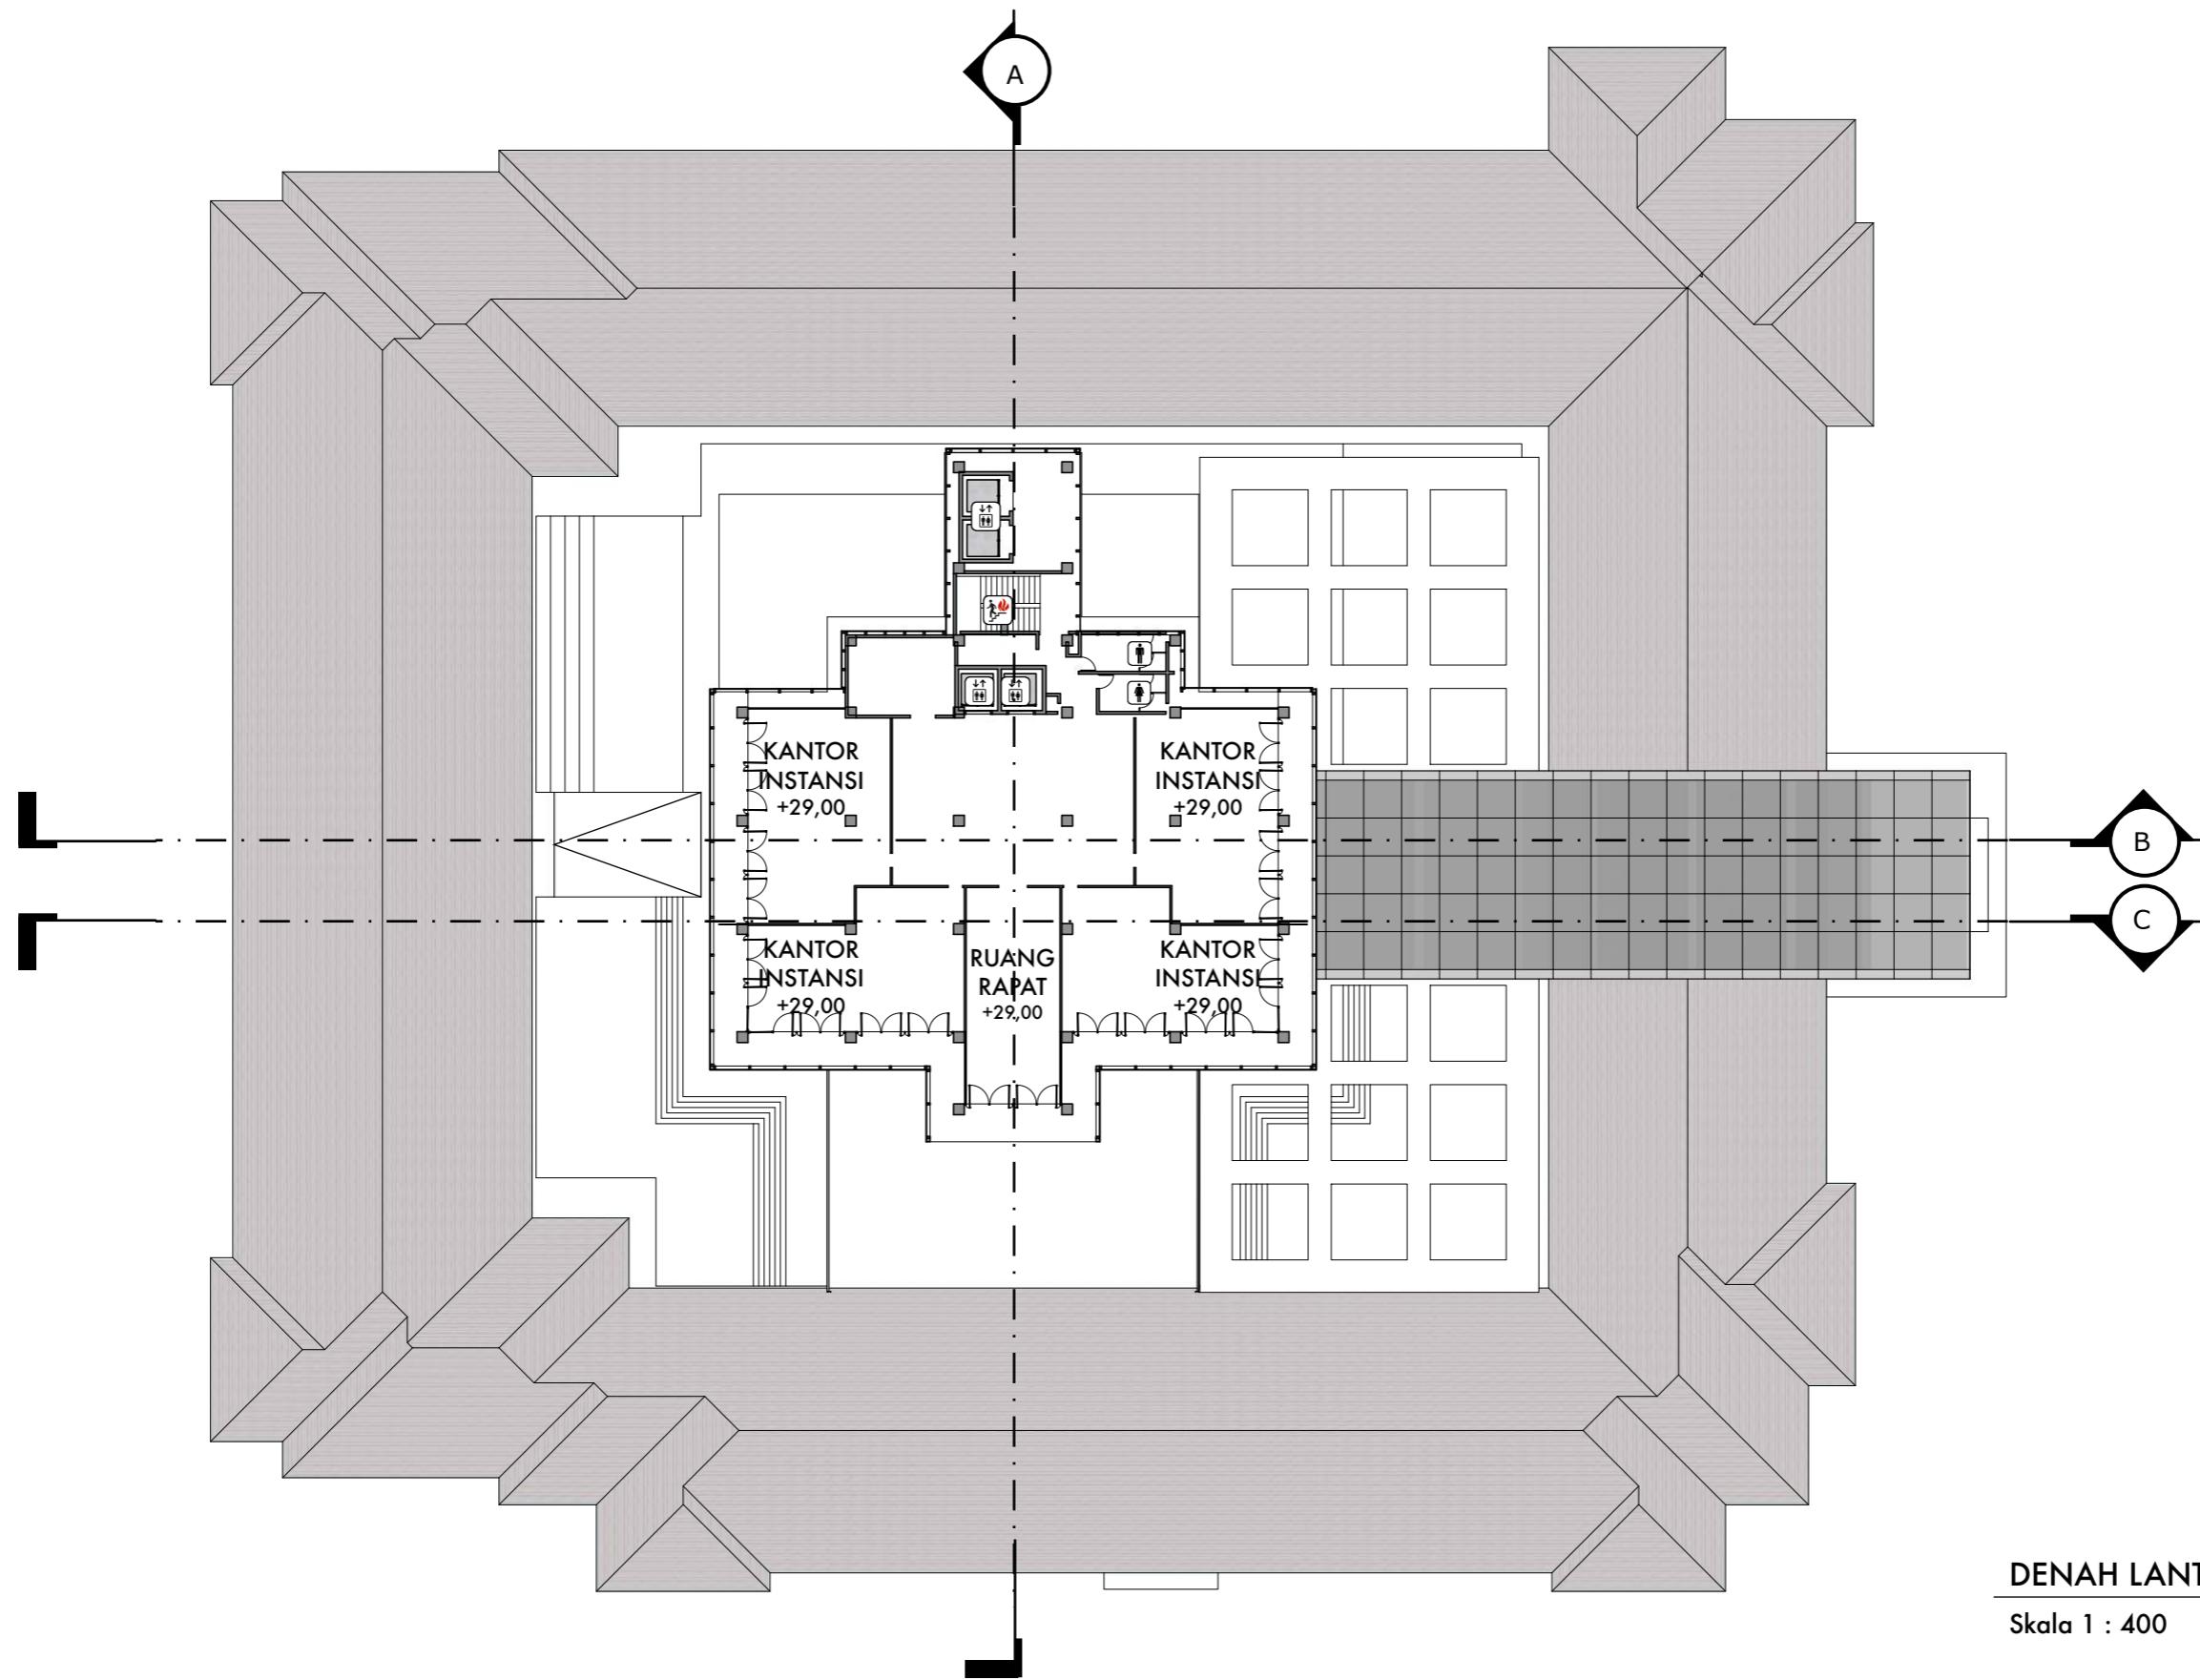

DEPARTEMEN ARSITEKTUR
FAKULTAS TEKNIK
UNIVERSITAS HASANUDDIN

STUDIO AKHIR
PERANCANGAN
ARSITEKTUR

DOSEN PEMBIMBING
Ir. Ria Wikantari, M.Arch., Ph.D.
Ir. Abdul Mufti Radja, ST., MT., Ph.D.

MAHASISWA
Sitti Ainun Fitri


JUDUL TUGAS AKHIR
Mal Pelayanan Publik
Dengan Konsep Adaptive
Reuse bangunan Balaikota
Makassar (Gouverneur Kantoor)

NAMA GAMBAR
DENAH LANTAI 9

SKALA

NO. HAL

KETERANGAN

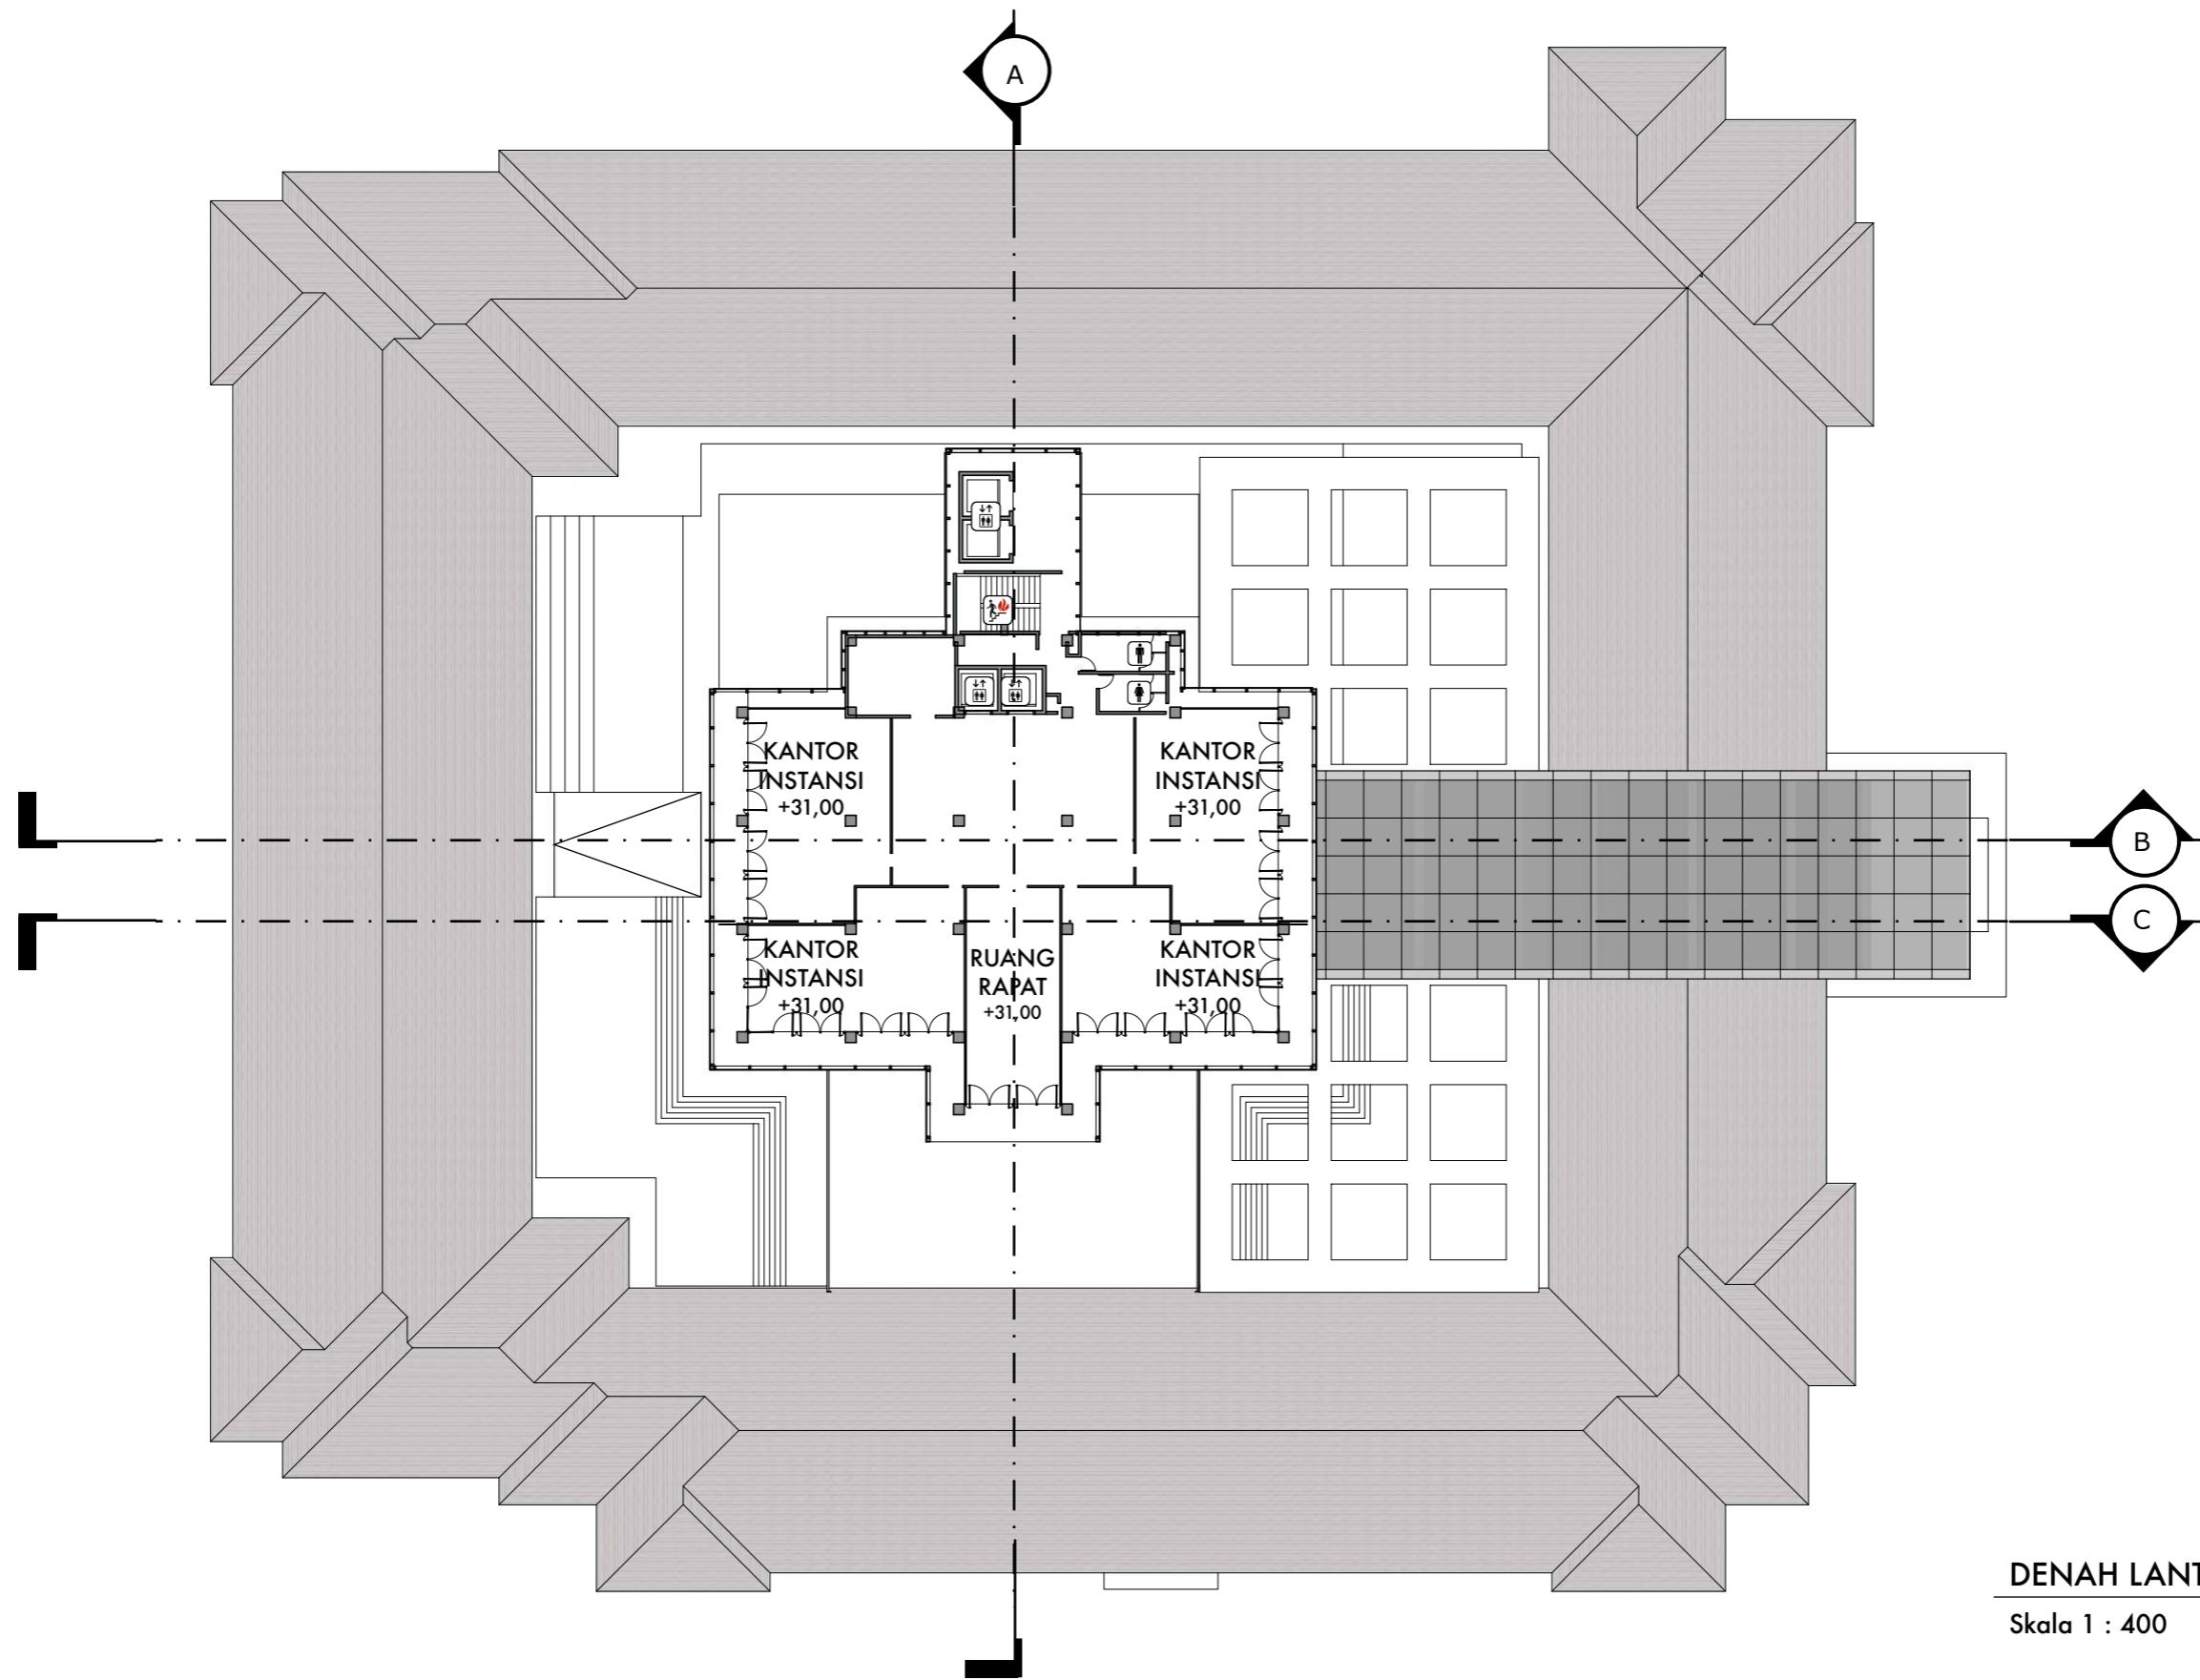

DEPARTEMEN ARSITEKTUR
FAKULTAS TEKNIK
UNIVERSITAS HASANUDDIN

STUDIO AKHIR
PERANCANGAN
ARSITEKTUR

DOSEN PEMBIMBING
Ir. Ria Wikantari, M.Arch., Ph.D.
Ir. Abdul Mufti Radja, ST., MT., Ph.D.

MAHASISWA
Sitti Ainun Fitri


JUDUL TUGAS AKHIR
Mal Pelayanan Publik
Dengan Konsep Adaptive
Reuse bangunan Balaikota
Makassar (Gouverneur Kantoor)

NAMA GAMBAR
DENAH LANTAI 10

SKALA

NO. HAL

KETERANGAN

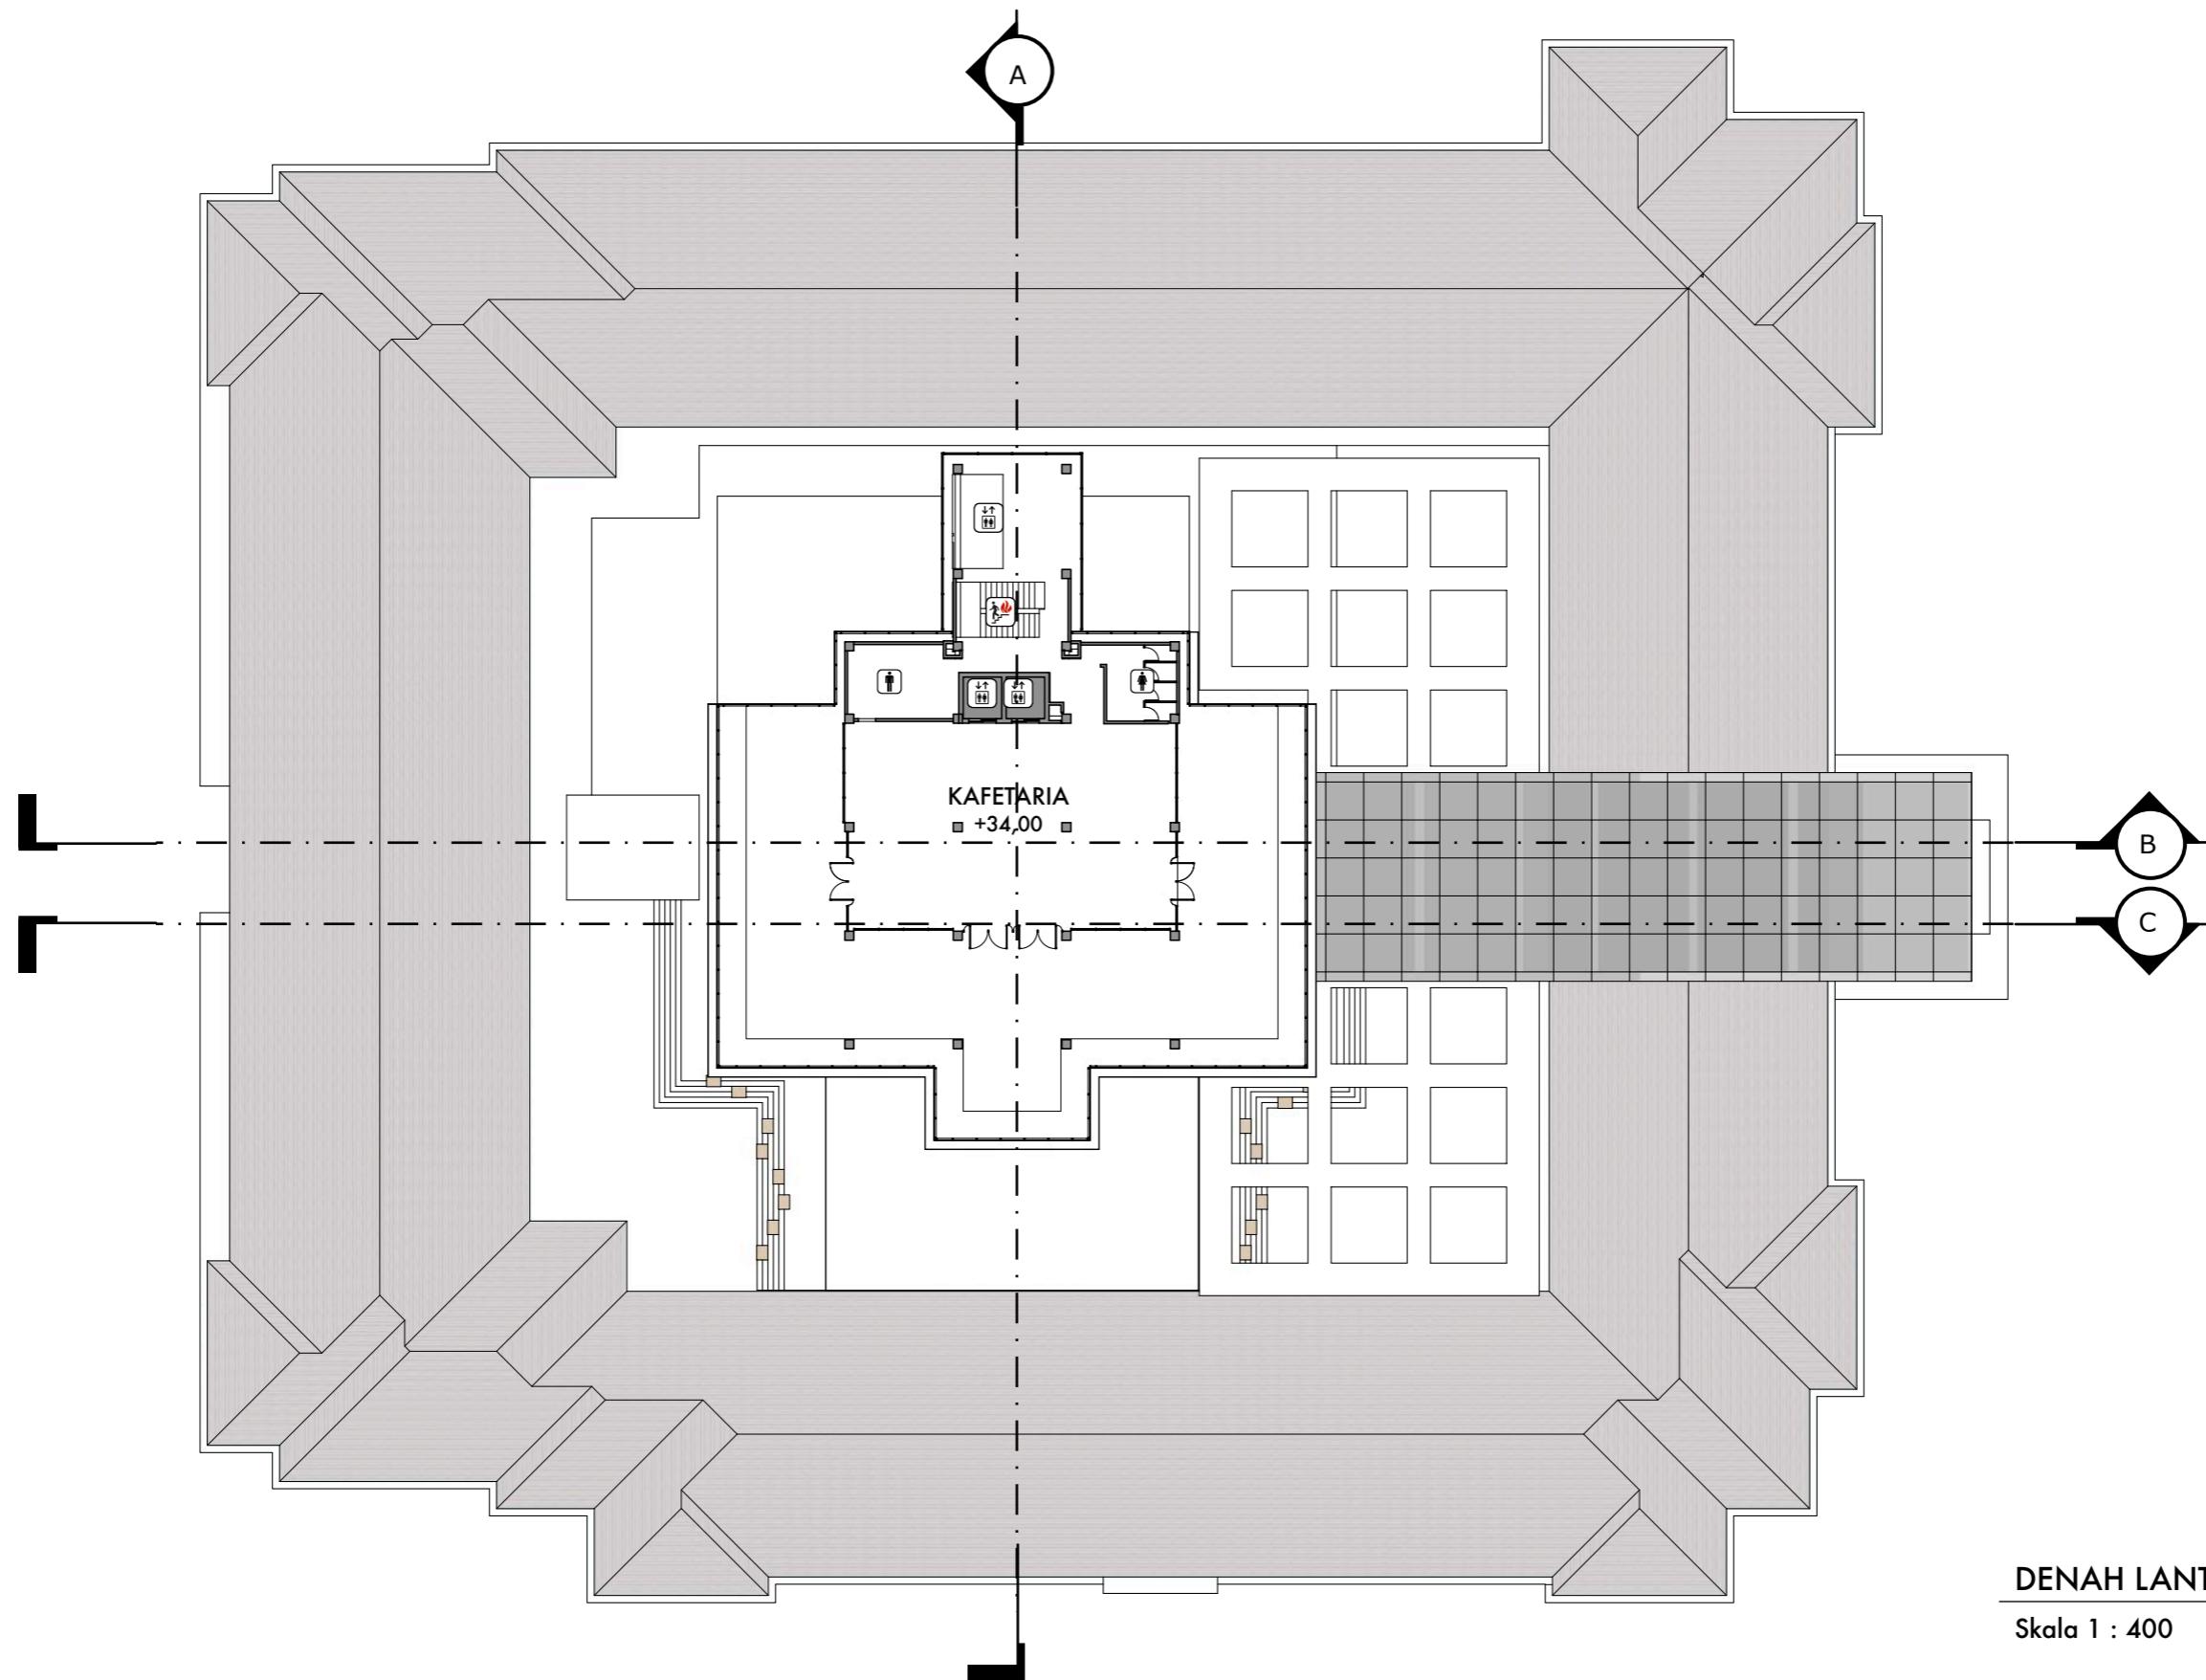

DEPARTEMEN ARSITEKTUR
FAKULTAS TEKNIK
UNIVERSITAS HASANUDDIN

STUDIO AKHIR
PERANCANGAN
ARSITEKTUR

DOSEN PEMBIMBING
Ir. Ria Wikantari, M.Arch., Ph.D.
Ir. Abdul Mufti Radja, ST., MT., Ph.D.

MAHASISWA
Sitti Ainun Fitri


JUDUL TUGAS AKHIR
Mal Pelayanan Publik
Dengan Konsep Adaptive
Reuse bangunan Balaikota
Makassar (Gouverneur Kantoor)

NAMA GAMBAR
DENAH LANTAI 11

SKALA

NO. HAL

KETERANGAN

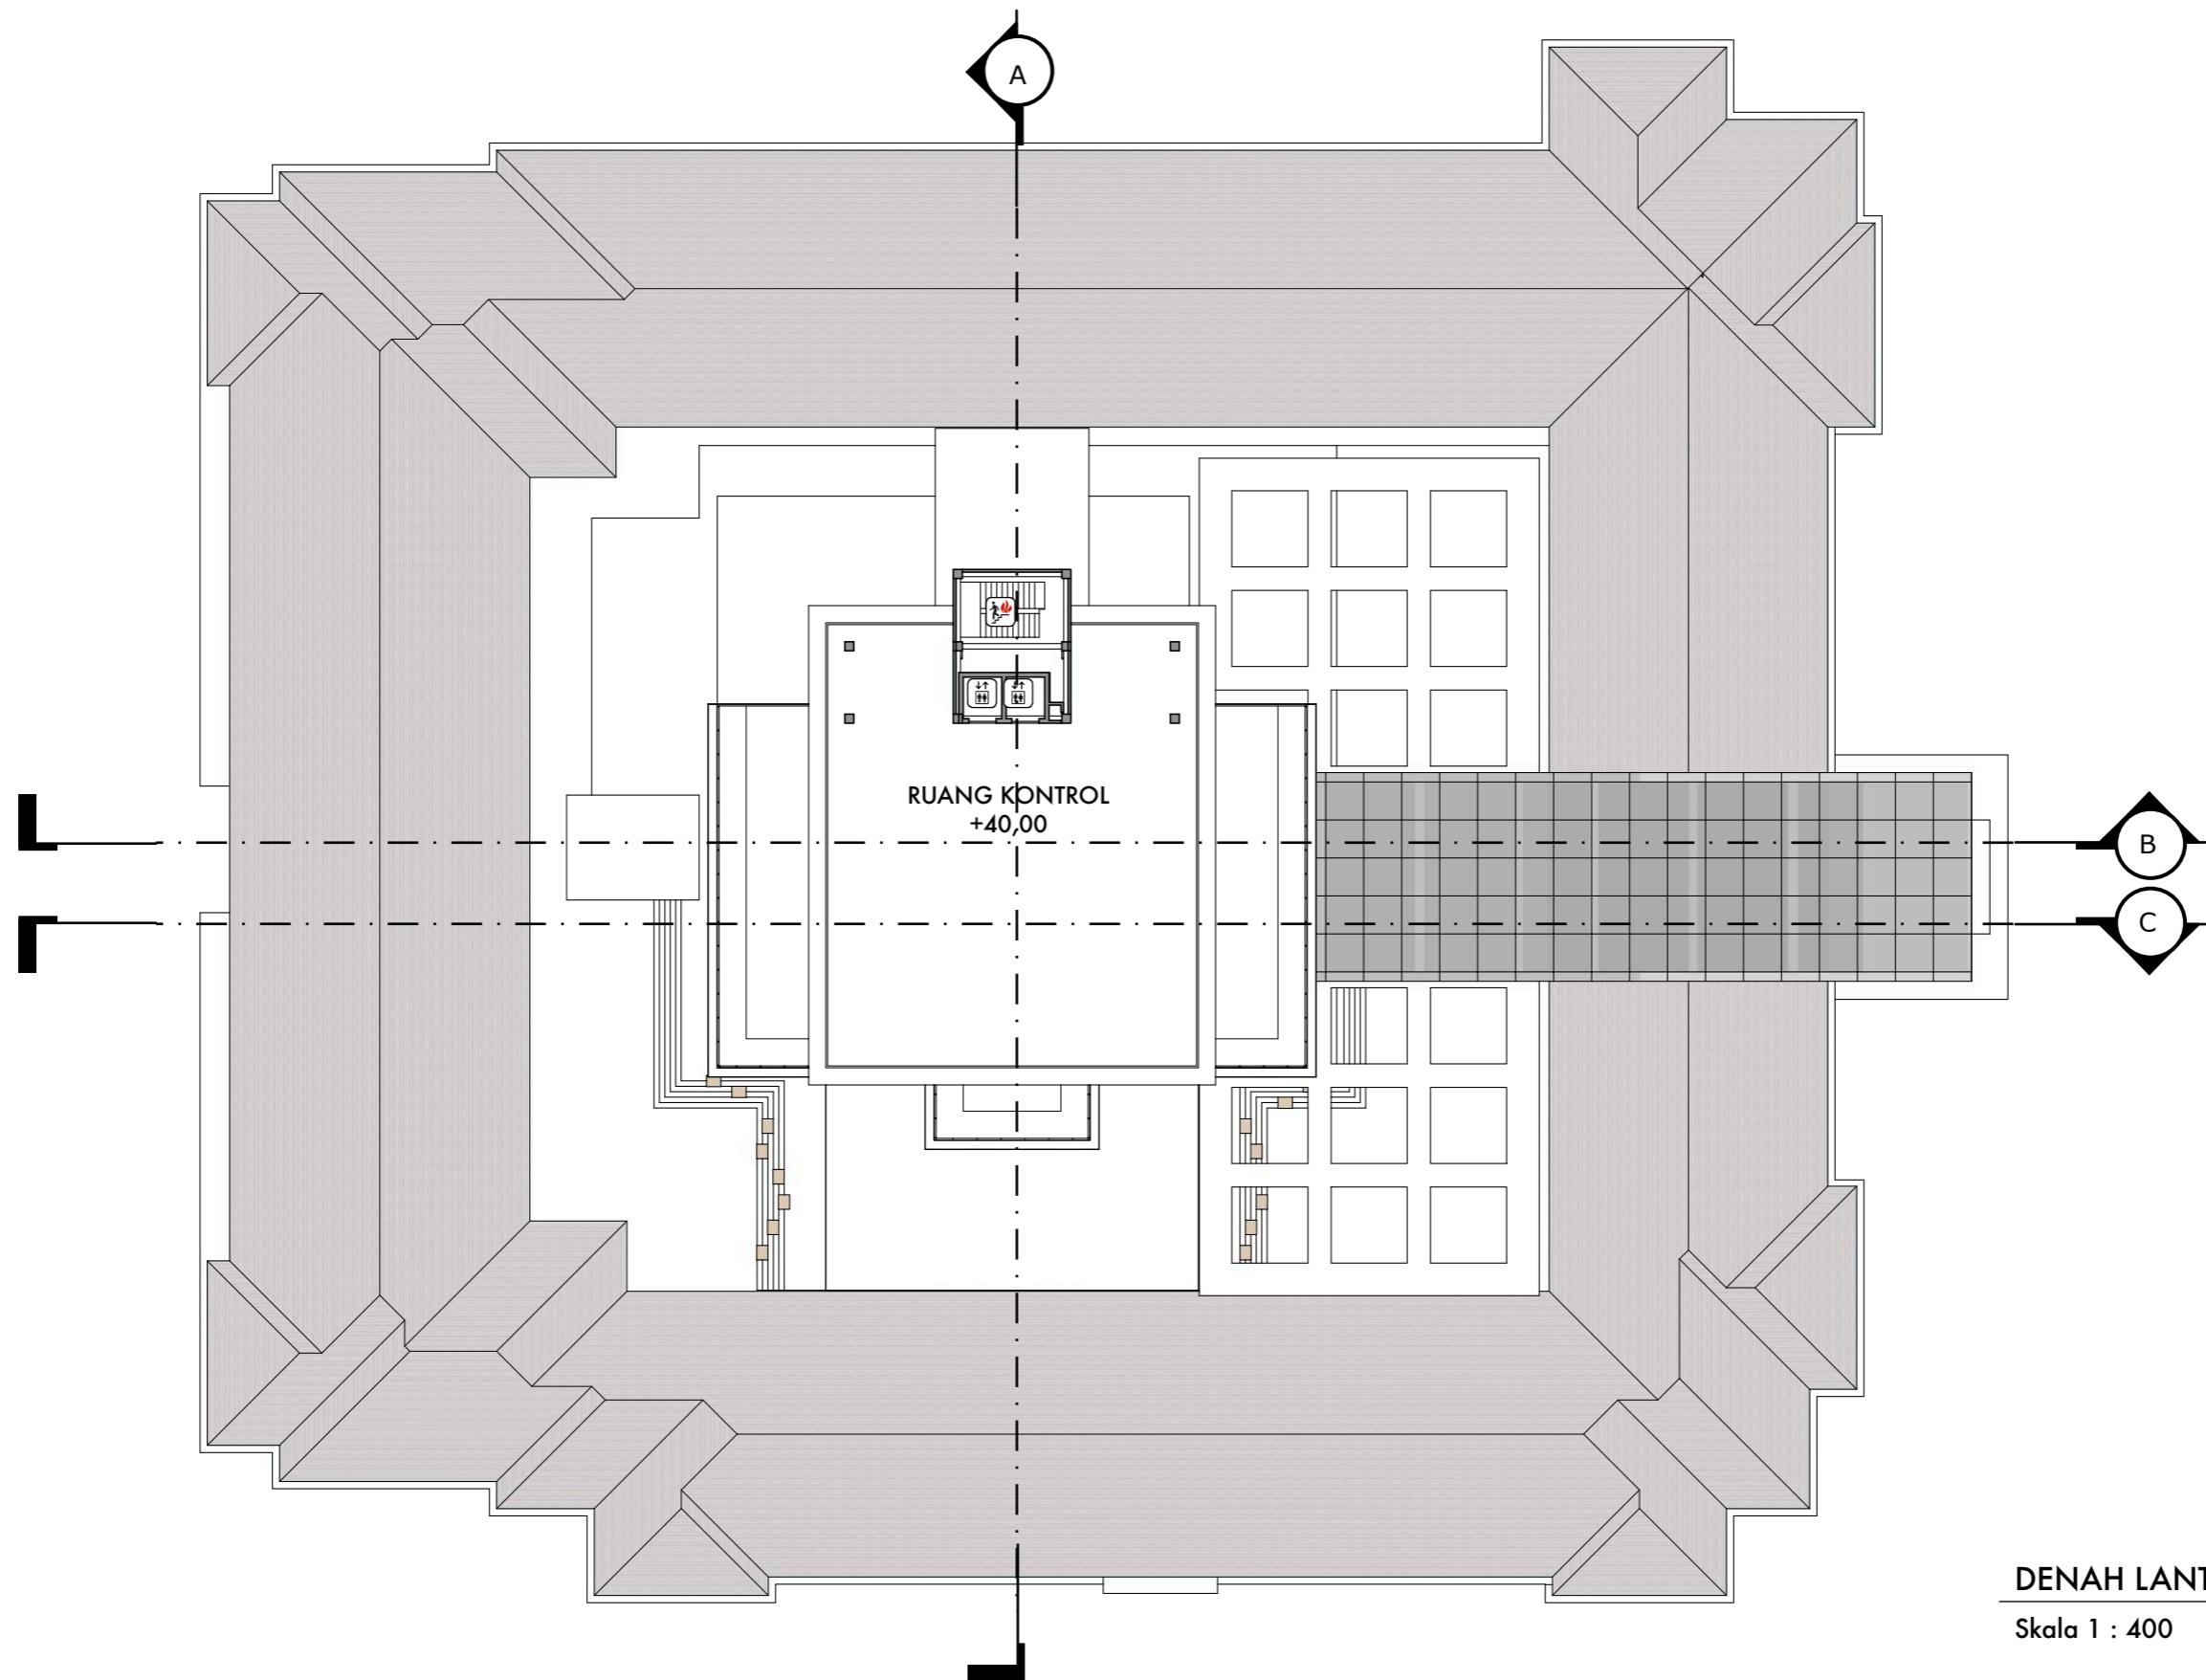

DEPARTEMEN ARSITEKTUR
FAKULTAS TEKNIK
UNIVERSITAS HASANUDDIN

STUDIO AKHIR
PERANCANGAN
ARSITEKTUR

DOSEN PEMBIMBING
Ir. Ria Wikantari, M.Arch., Ph.D.
Ir. Abdul Mufti Radja, ST., MT., Ph.D.

MAHASISWA
Sitti Ainun Fitri


JUDUL TUGAS AKHIR
Mal Pelayanan Publik
Dengan Konsep Adaptive
Reuse bangunan Balaikota
Makassar (Gouverneur Kantoor)

NAMA GAMBAR
DENAH LANTAI 12

SKALA

NO. HAL

KETERANGAN

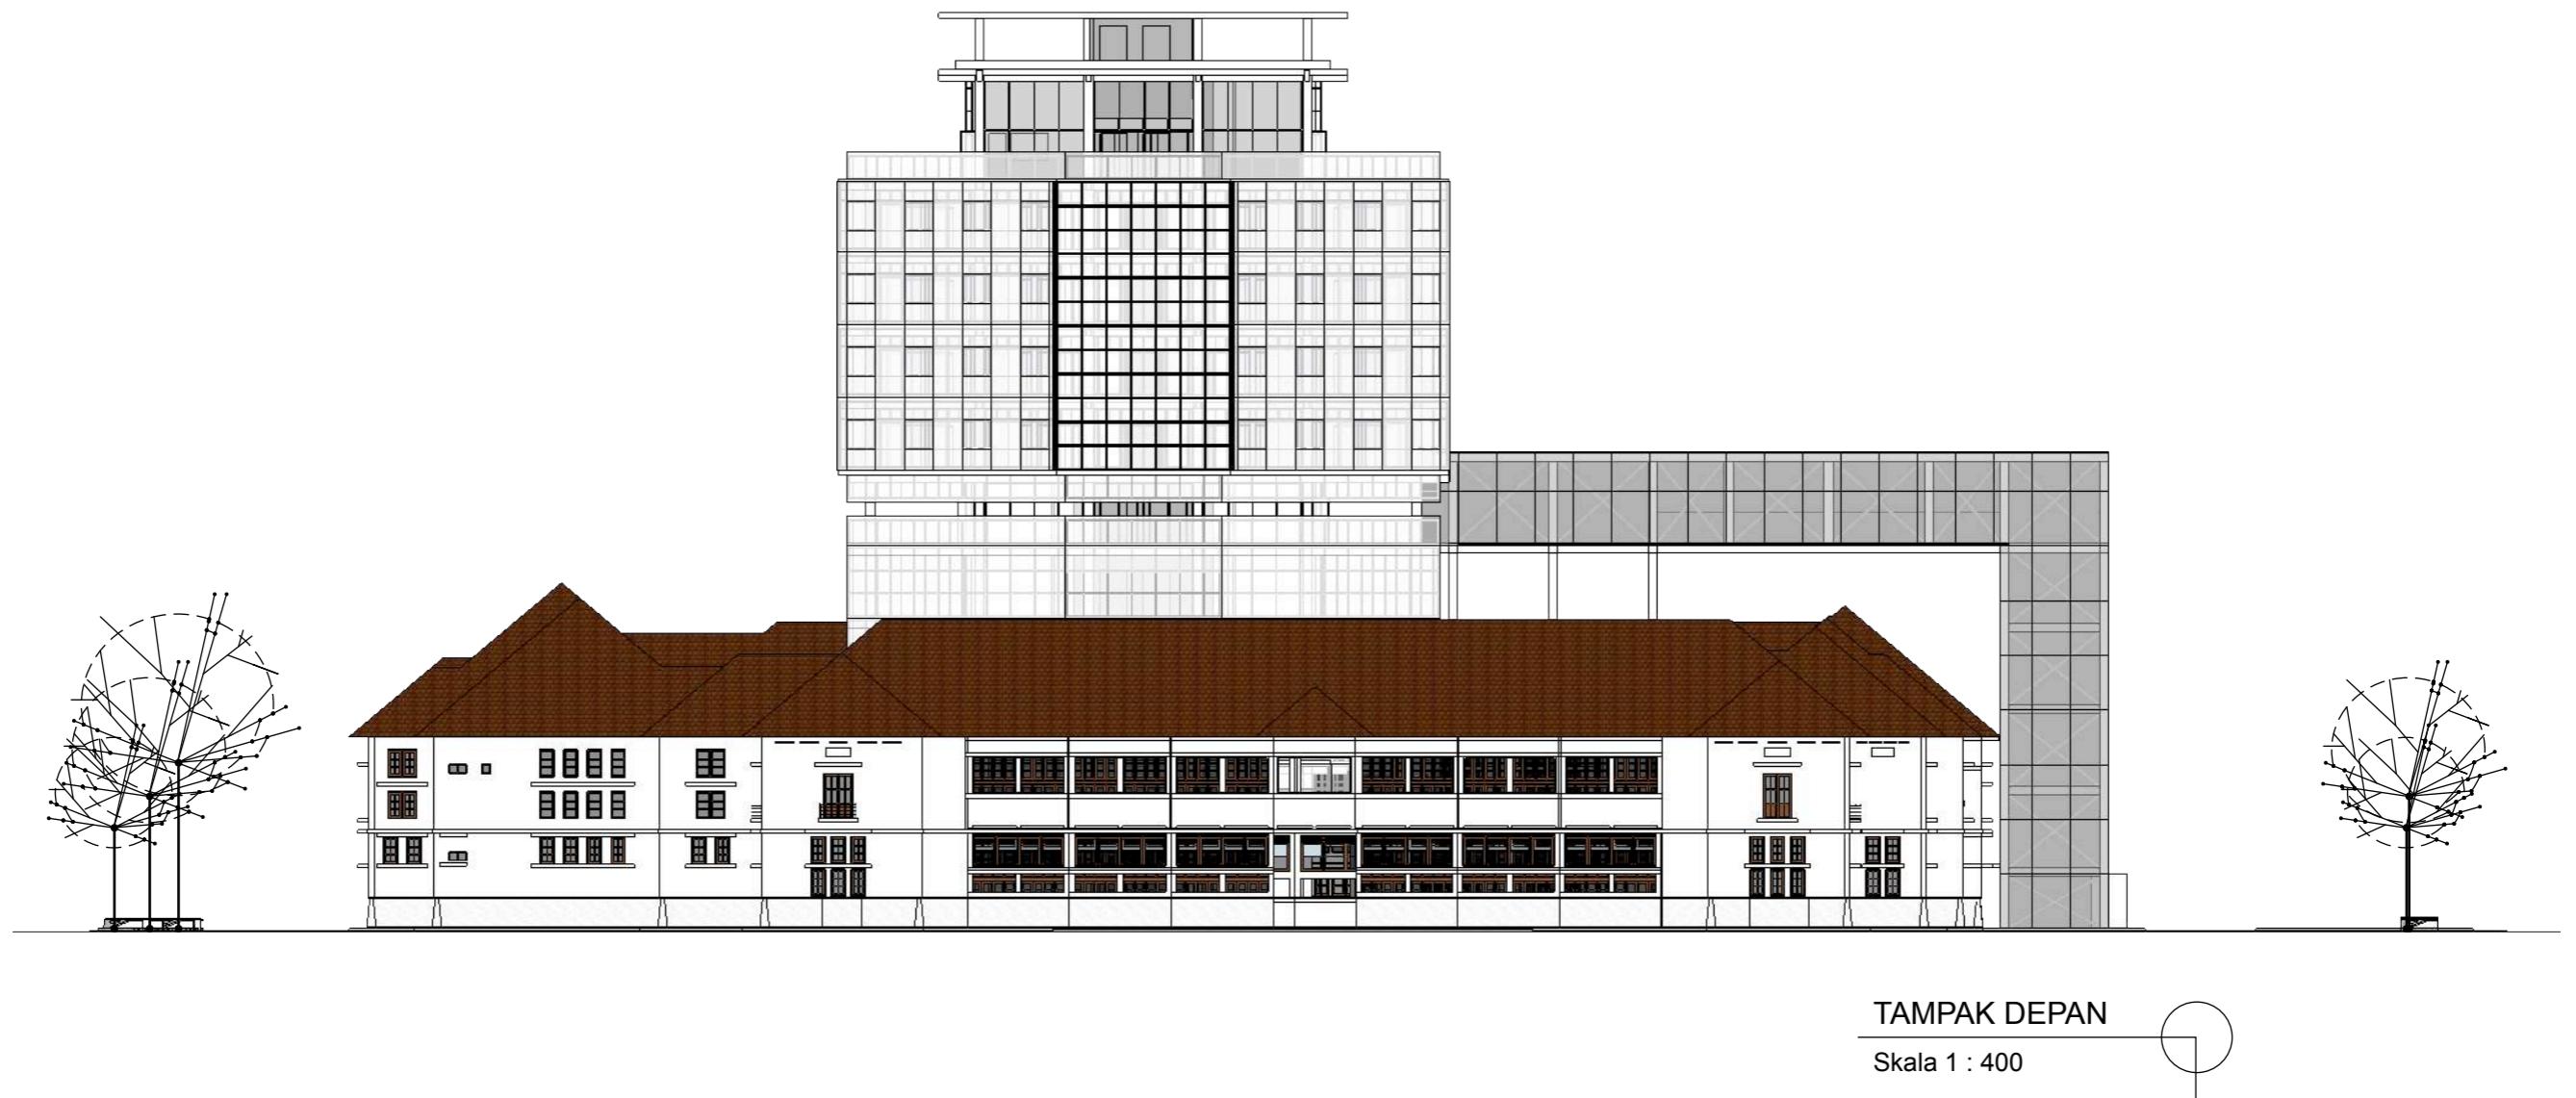

DEPARTEMEN ARSITEKTUR
FAKULTAS TEKNIK
UNIVERSITAS HASANUDDIN

STUDIO AKHIR
PERANCANGAN
ARSITEKTUR

DOSEN PEMBIMBING
Ir. Ria Wikantari, M.Arch., Ph.D.
Ir. Abdul Mufti Radja, ST., MT., Ph.D.

MAHASISWA
Sitti Ainun Fitri


JUDUL TUGAS AKHIR
Mal Pelayanan Publik
Dengan Konsep Adaptive
Reuse bangunan Balaikota
Makassar (Gouverneur Kantoor)

NAMA GAMBAR
T. DEPAN

SKALA

NO. HAL

KETERANGAN

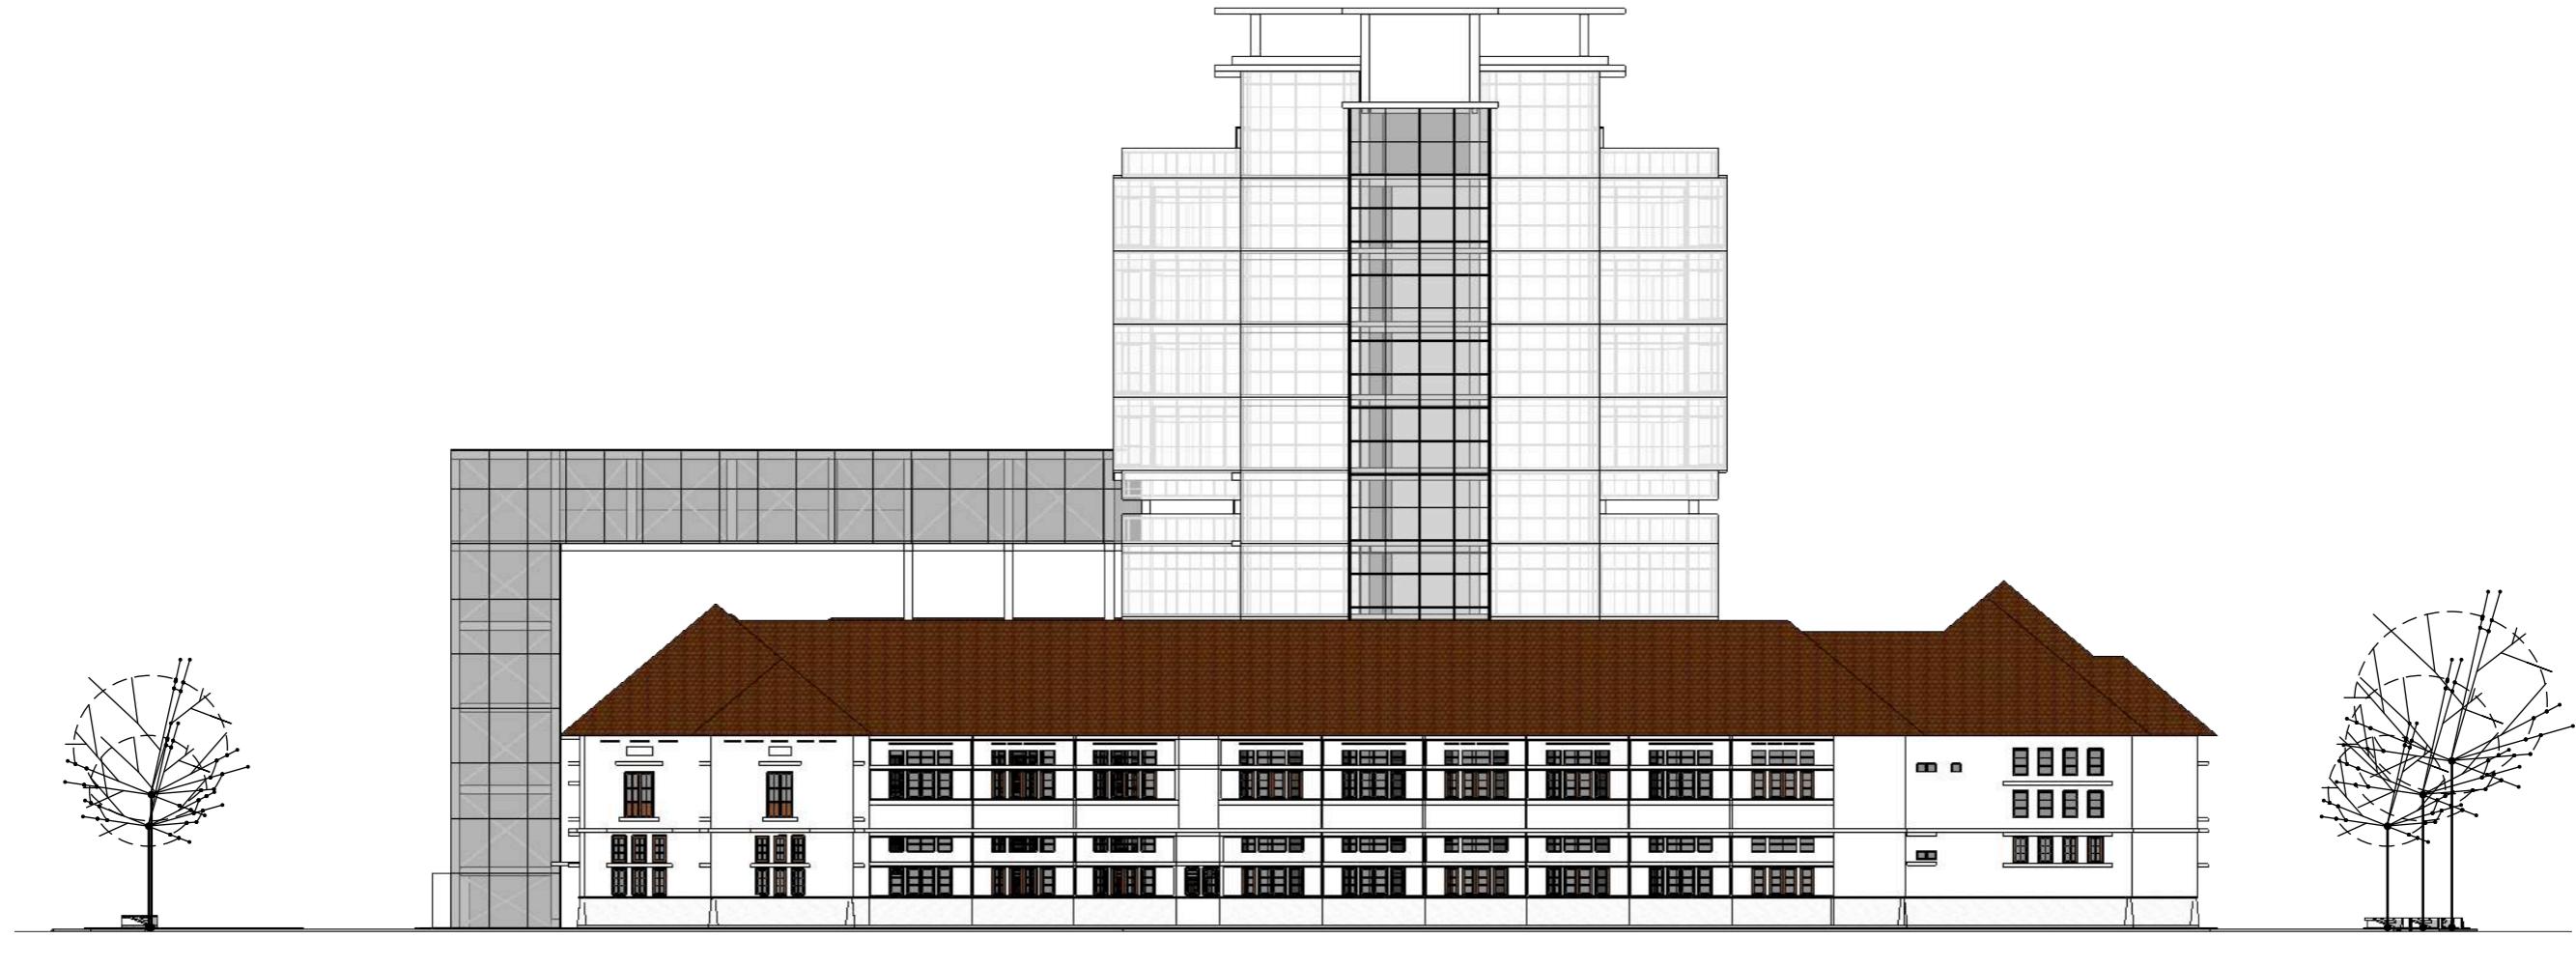

DEPARTEMEN ARSITEKTUR
FAKULTAS TEKNIK
UNIVERSITAS HASANUDDIN

STUDIO AKHIR
PERANCANGAN
ARSITEKTUR

DOSEN PEMBIMBING
Ir. Ria Wikantari, M.Arch., Ph.D.
Ir. Abdul Mufti Radja, ST., MT., Ph.D.

MAHASISWA
Sitti Ainun Fitri


JUDUL TUGAS AKHIR
Mal Pelayanan Publik
Dengan Konsep Adaptive
Reuse bangunan Balaikota
Makassar (Gouverneur Kantoor)

NAMA GAMBAR
T. BELAKANG

SKALA

NO. HAL

KETERANGAN

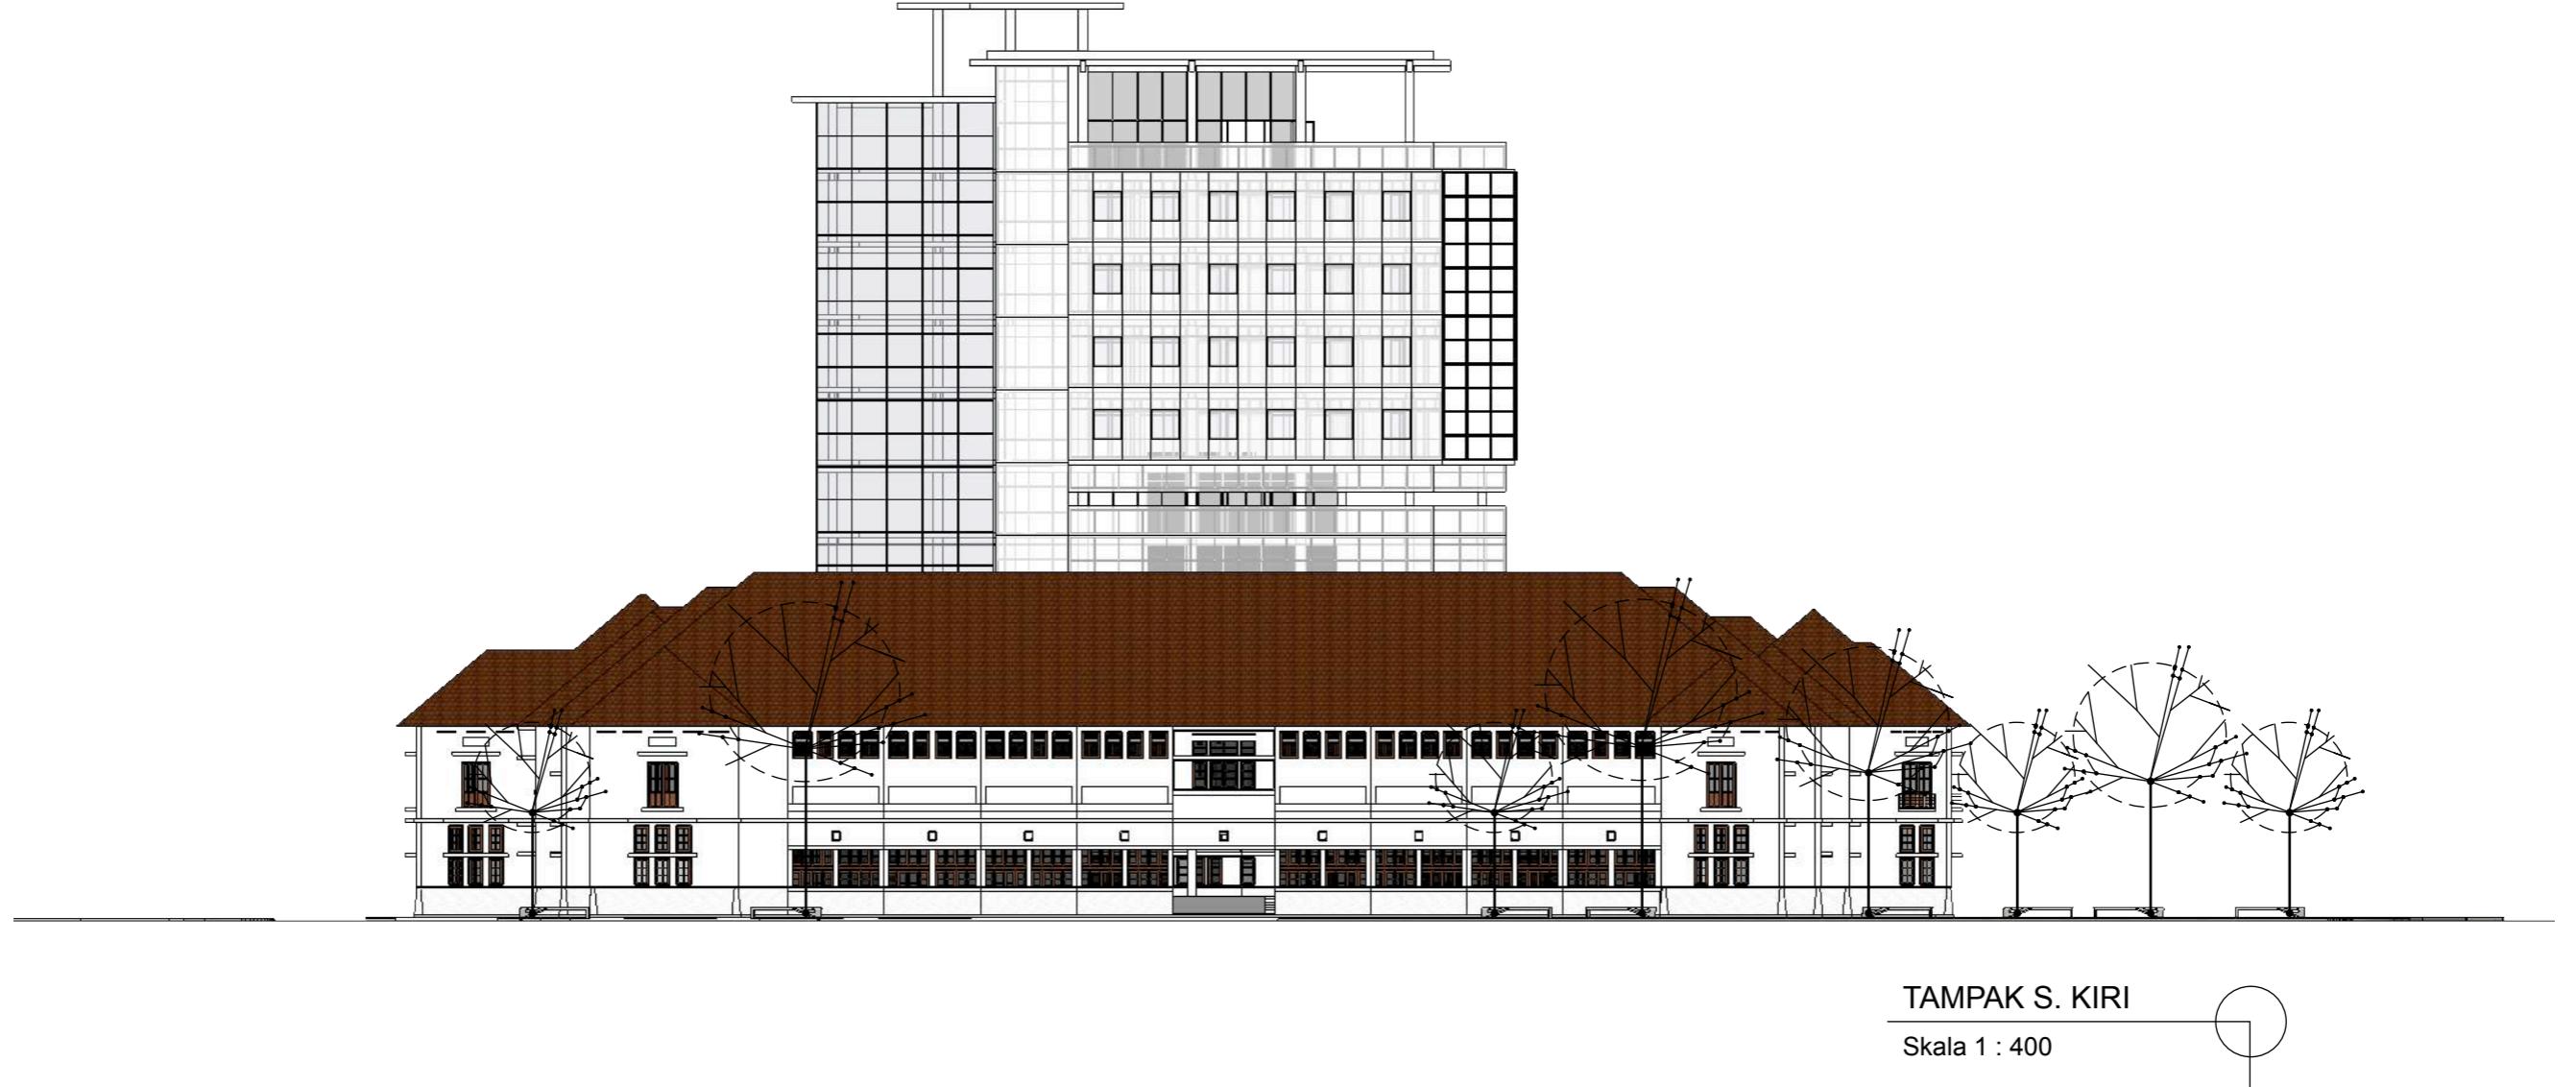

DEPARTEMEN ARSITEKTUR
FAKULTAS TEKNIK
UNIVERSITAS HASANUDDIN

STUDIO AKHIR
PERANCANGAN
ARSITEKTUR


DOSEN PEMBIMBING
Ir. Ria Wikantari, M.Arch., Ph.D.
Ir. Abdul Mufti Radja, ST., MT., Ph.D.

MAHASISWA
Sitti Ainun Fitri

JUDUL TUGAS AKHIR
Mal Pelayanan Publik
Dengan Konsep Adaptive
Reuse bangunan Balaikota
Makassar (Gouverneur Kantoor)

NAMA GAMBAR
T. SAMPING KANAN

<u>SKALA</u>	<u>NO. HAL</u>	<u>KETERANGAN</u>
--------------	----------------	-------------------

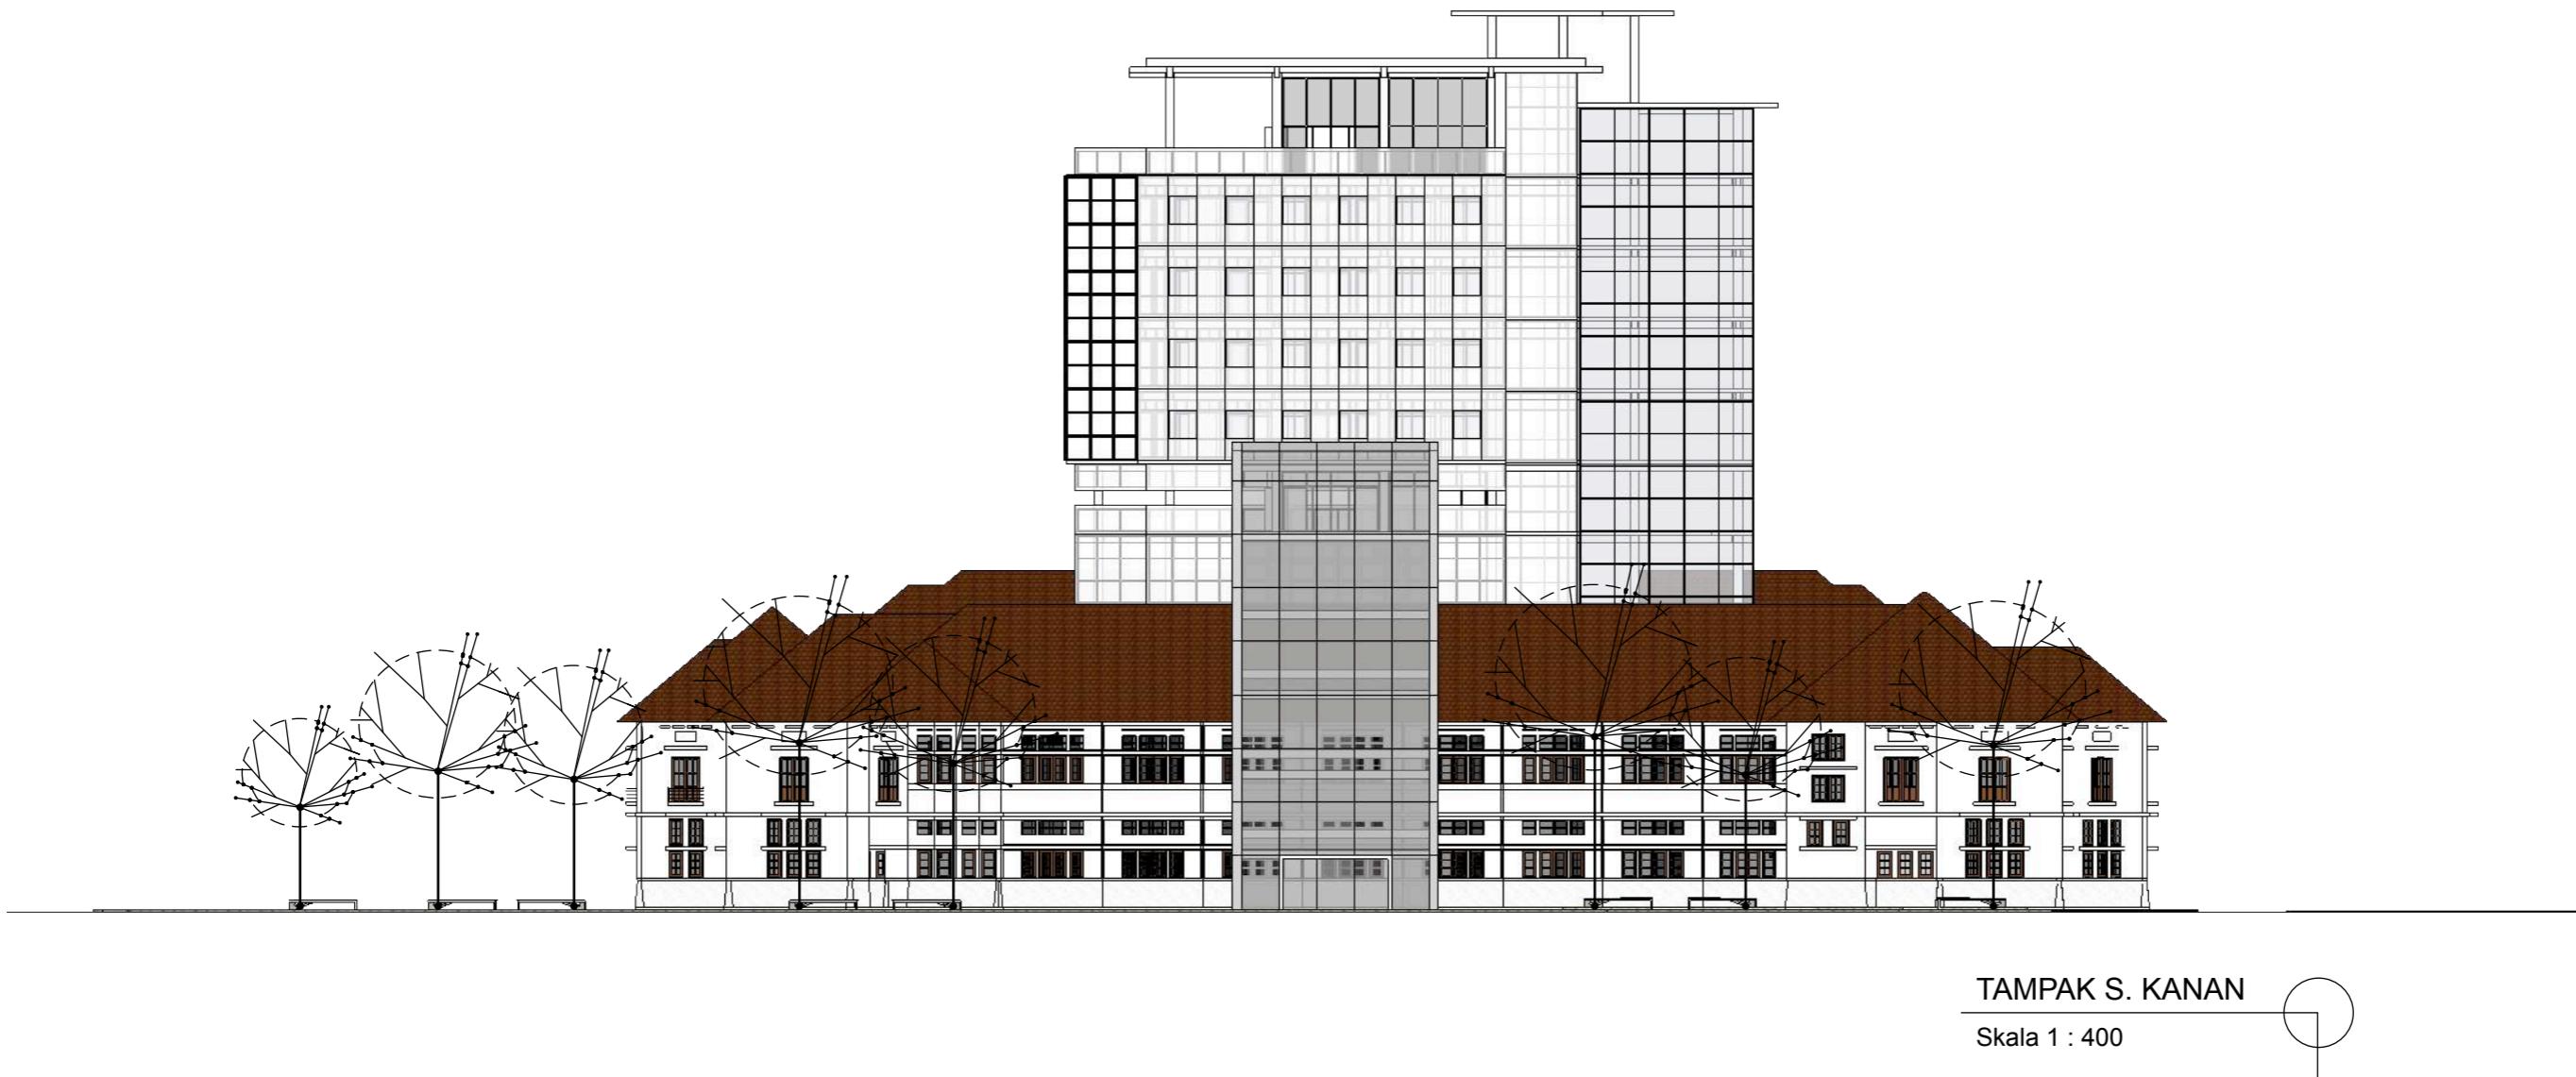

TAMPAK S. KANAN
Skala 1 : 400



DEPARTEMEN ARSITEKTUR
FAKULTAS TEKNIK
UNIVERSITAS HASANUDDIN

STUDIO AKHIR
PERANCANGAN
ARSITEKTUR

DOSEN PEMBIMBING
Ir. Ria Wikantari, M.Arch., Ph.D.
Ir. Abdul Mufti Radja, ST., MT., Ph.D.

MAHASISWA
Sitti Ainun Fitri


JUDUL TUGAS AKHIR
Mal Pelayanan Publik
Dengan Konsep Adaptive
Reuse bangunan Balaikota
Makassar (Gouverneur Kantoor)

NAMA GAMBAR
T. SAMPING KIRI

SKALA

NO. HAL

KETERANGAN

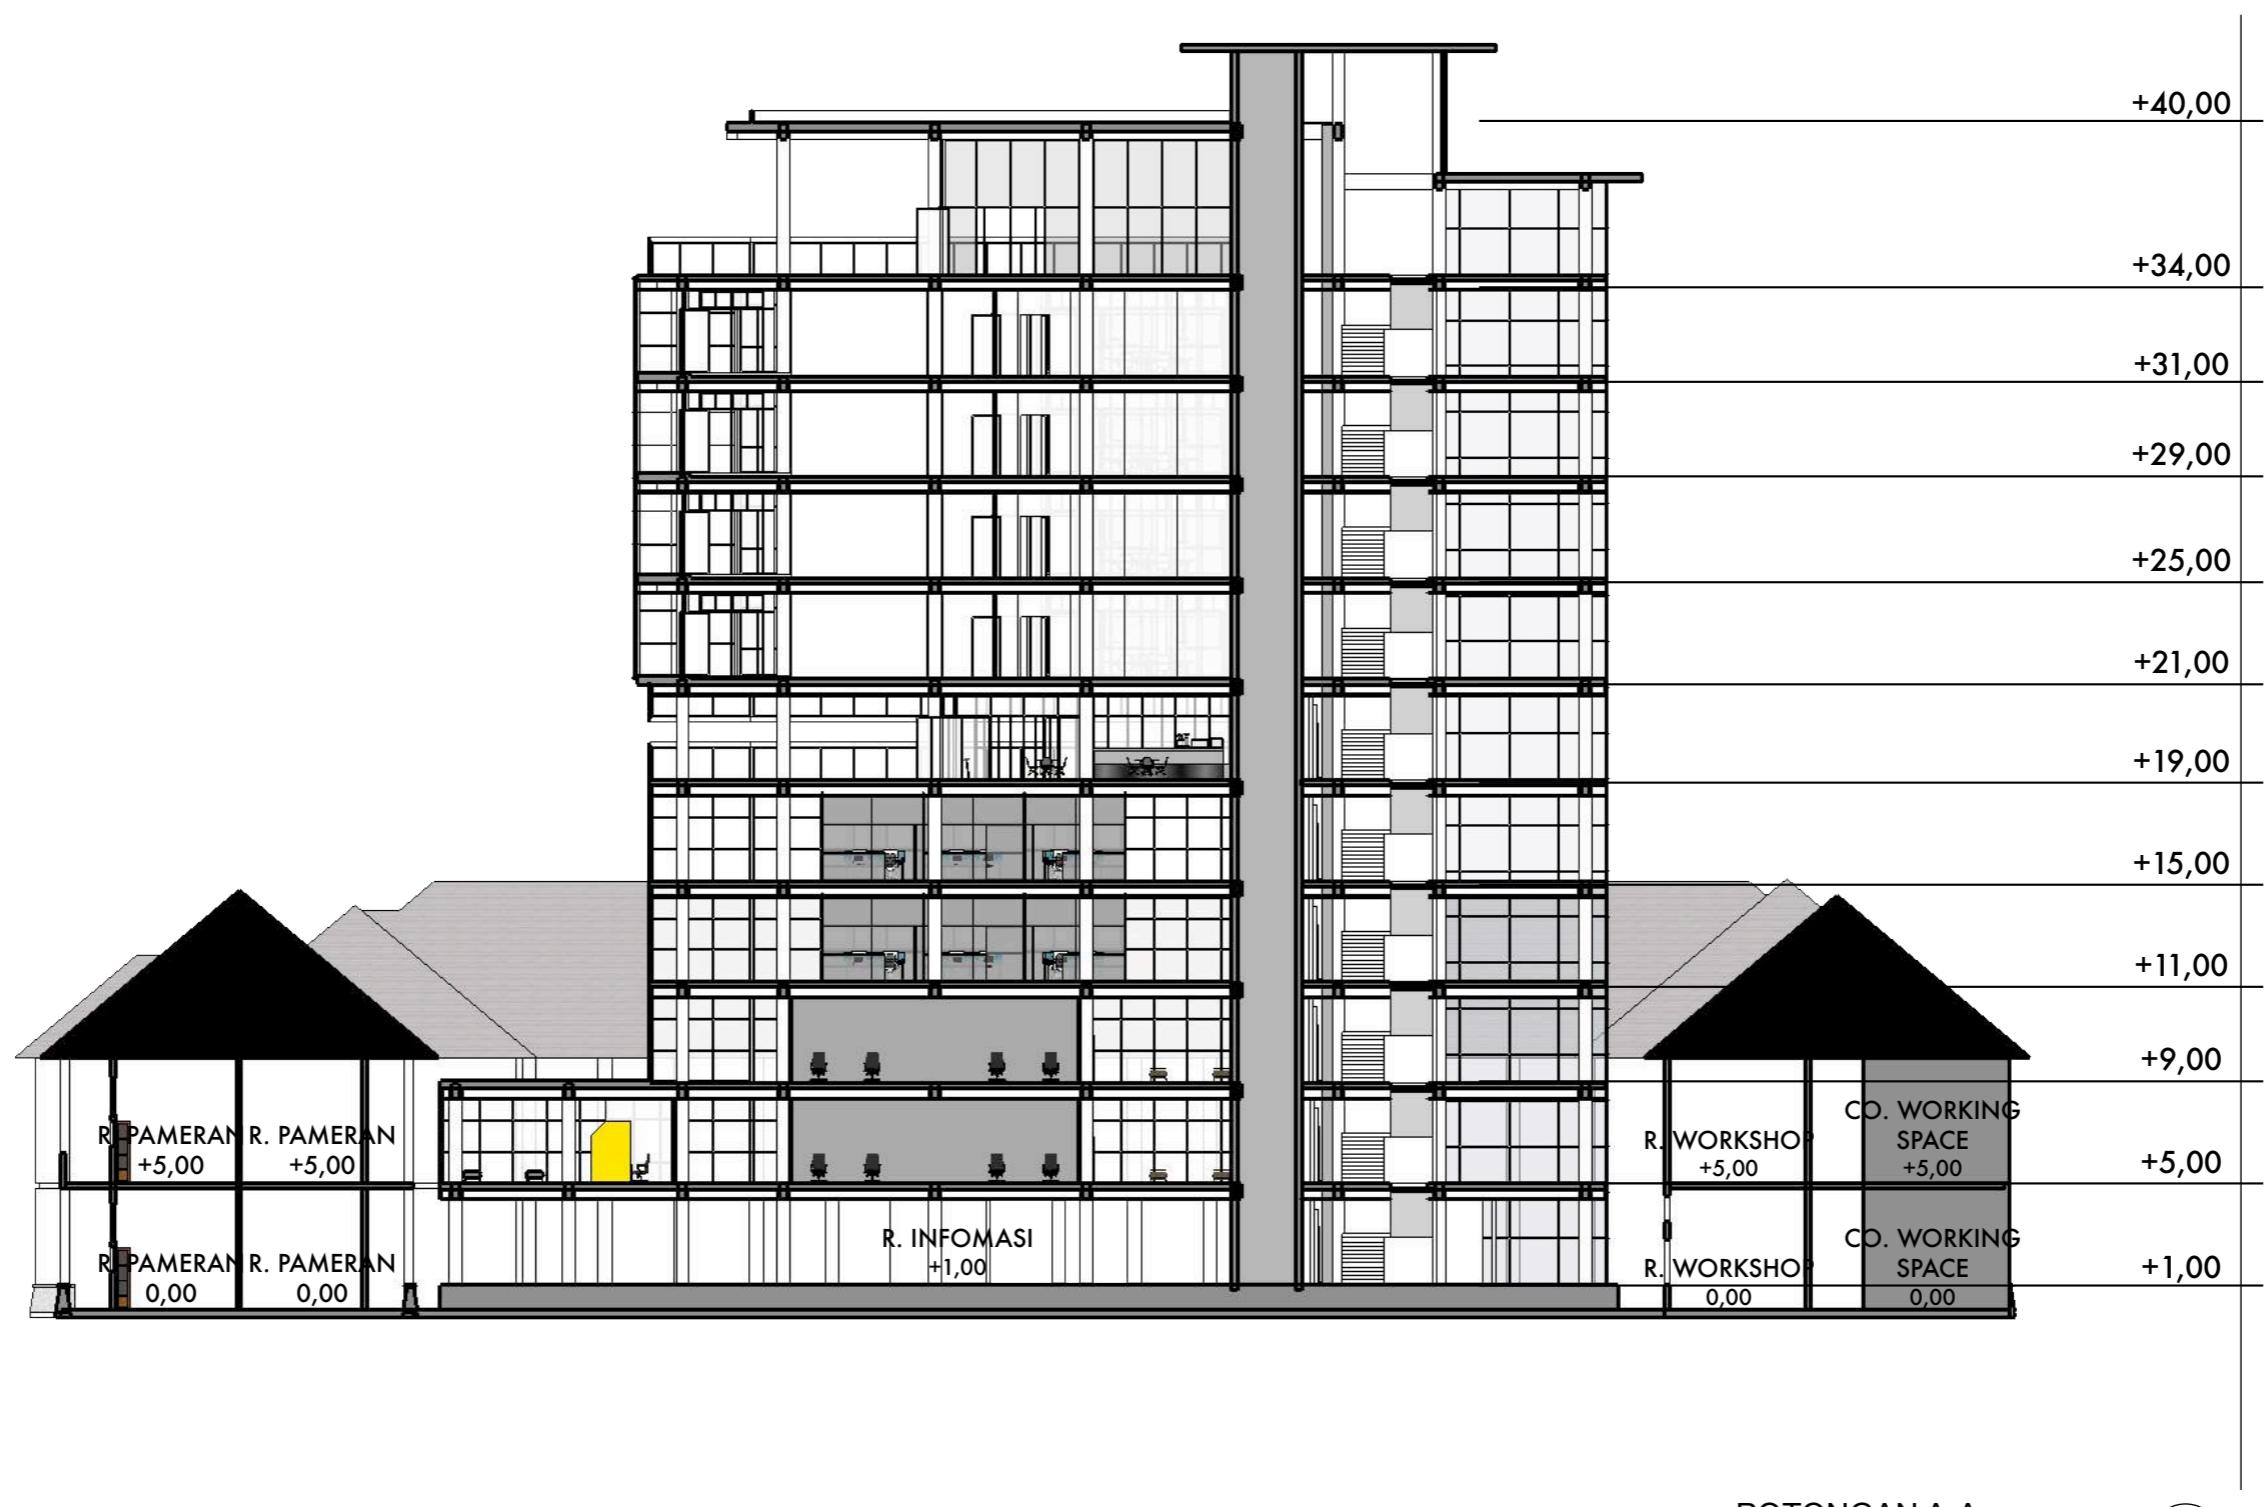

DEPARTEMEN ARSITEKTUR
FAKULTAS TEKNIK
UNIVERSITAS HASANUDDIN

STUDIO AKHIR
PERANCANGAN
ARSITEKTUR

DOSEN PEMBIMBING
Ir. Ria Wikantari, M.Arch., Ph.D.
Ir. Abdul Mufti Radja, ST., MT., Ph.D.

MAHASISWA
Sitti Ainun Fitri


JUDUL TUGAS AKHIR
Mal Pelayanan Publik
Dengan Konsep Adaptive
Reuse bangunan Balaikota
Makassar (Gouverneur Kantoor)

NAMA GAMBAR
POTONGAN A-A

SKALA
1 : 300

NO. HAL

KETERANGAN

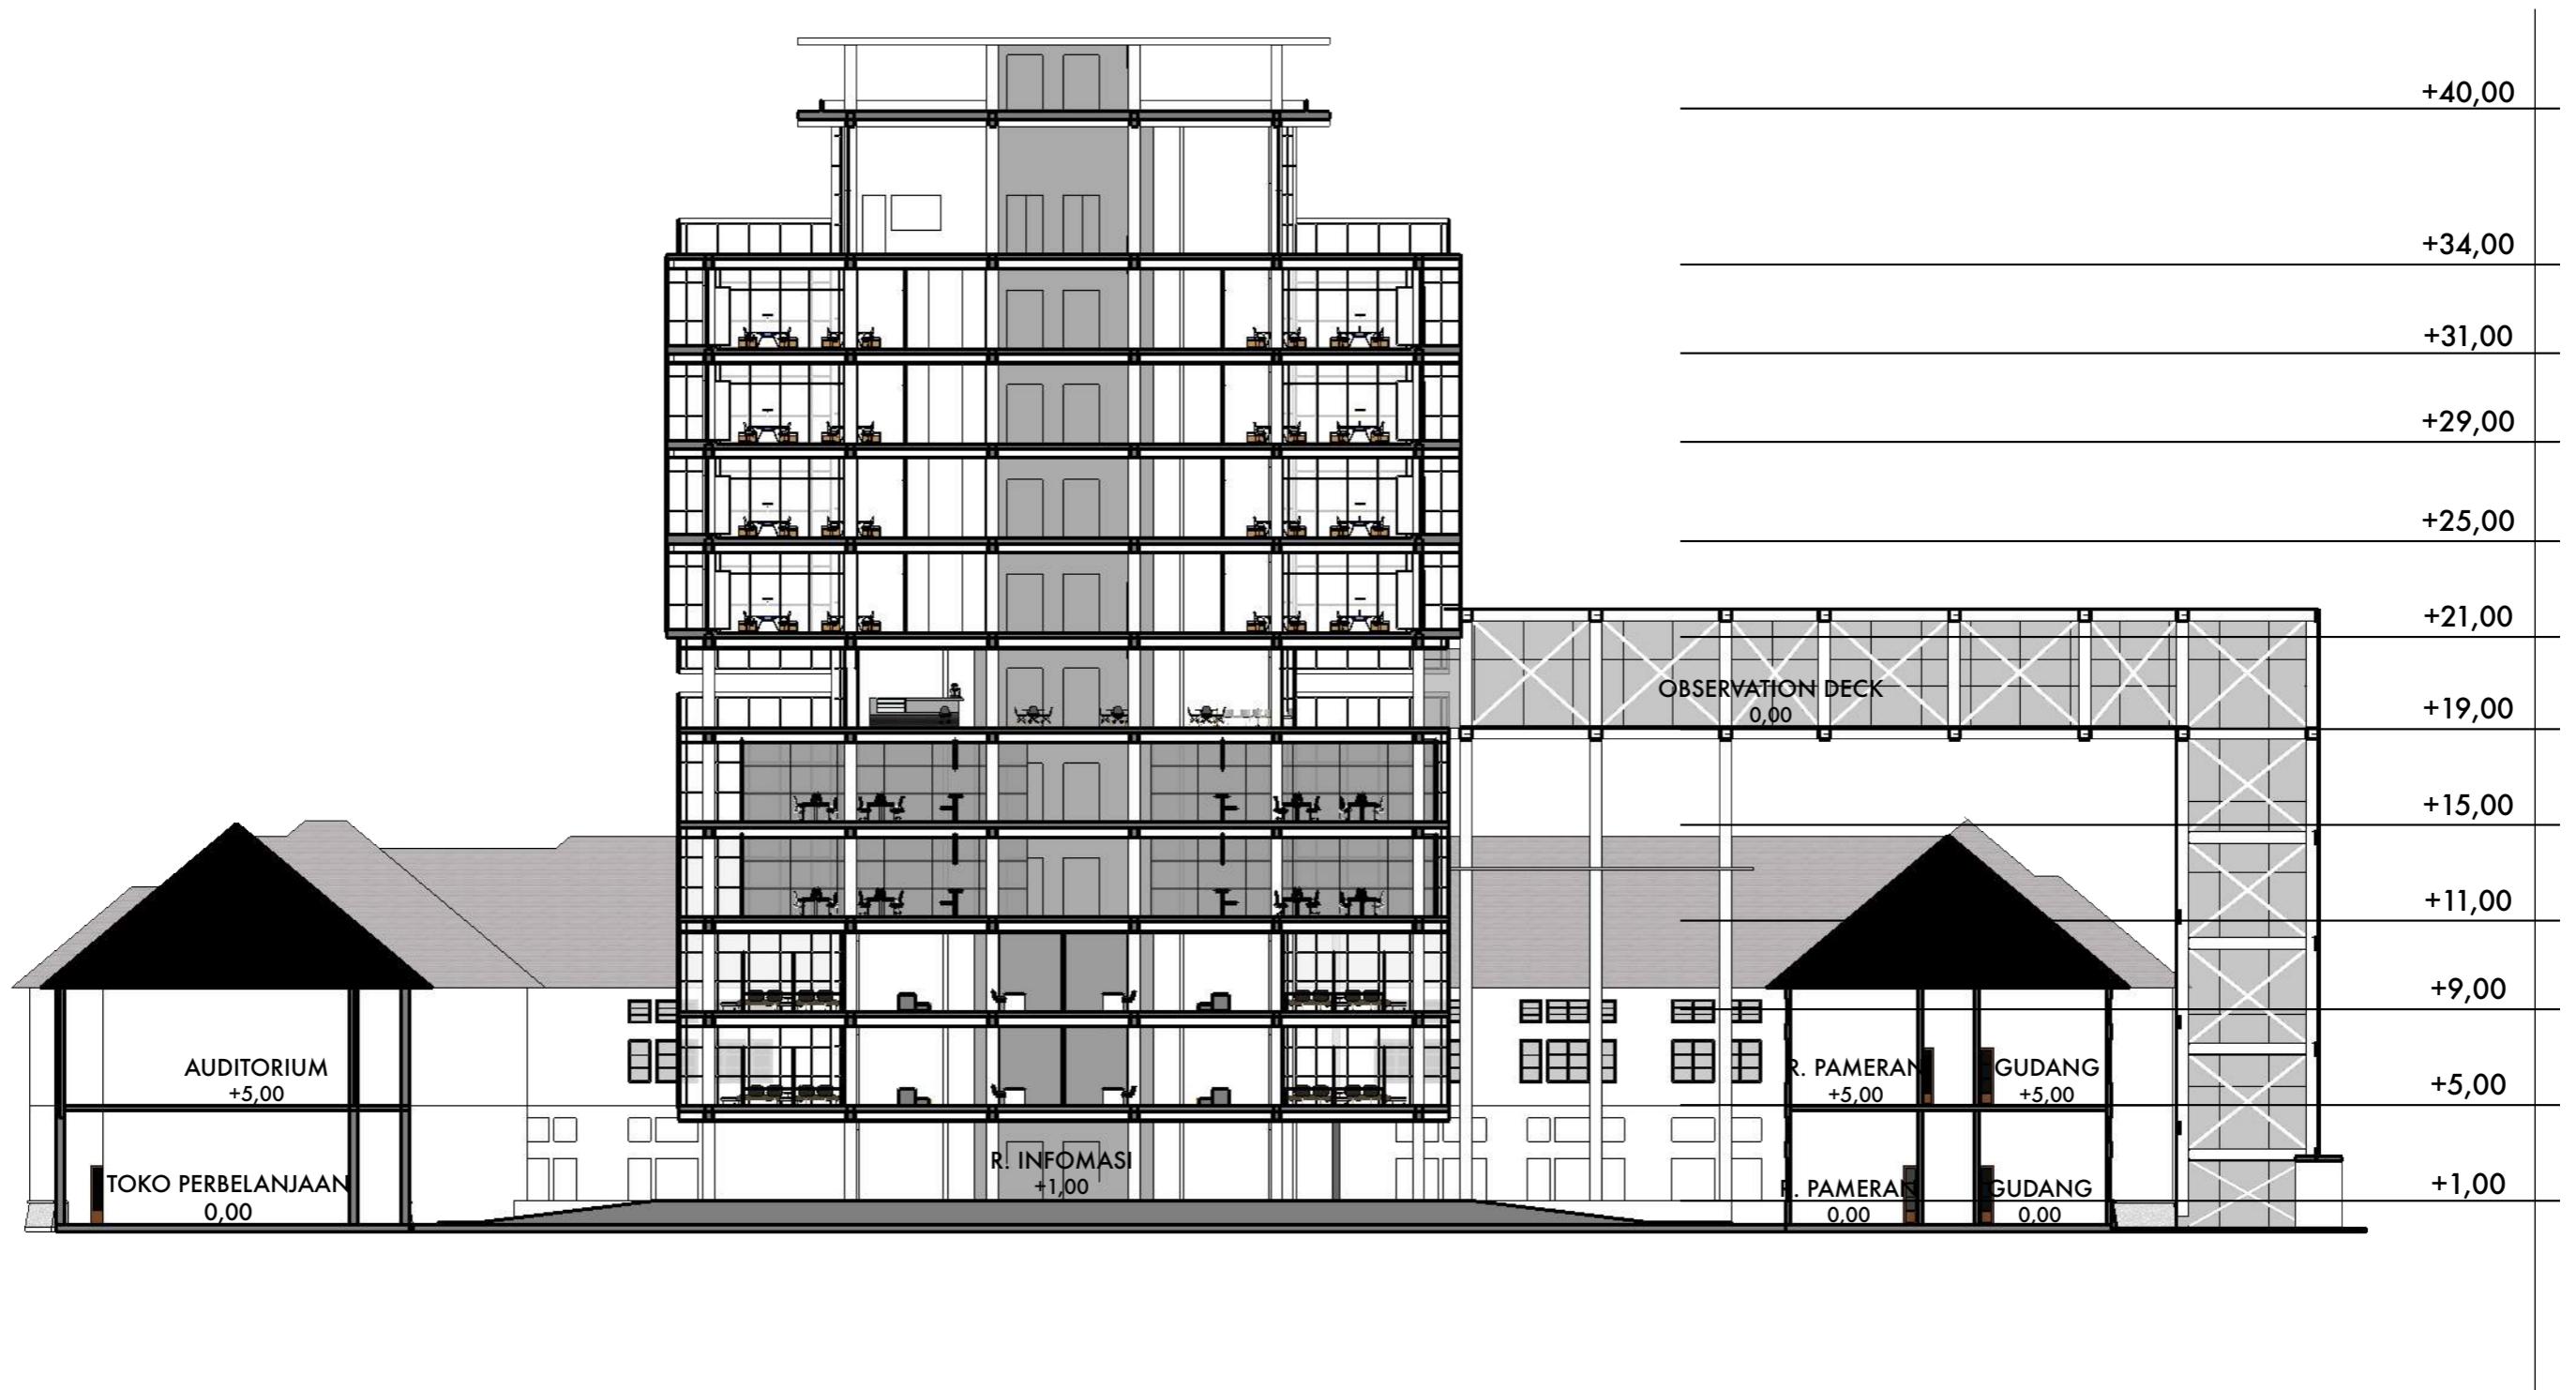

POTONGAN B-B

Skala 1 : 300



DEPARTEMEN ARSITEKTUR
FAKULTAS TEKNIK
UNIVERSITAS HASANUDDIN

STUDIO AKHIR
PERANCANGAN
ARSITEKTUR

DOSEN PEMBIMBING
Ir. Ria Wikantari, M.Arch., Ph.D.
Ir. Abdul Mufti Radja, ST., MT., Ph.D.

MAHASISWA
Sitti Ainun Fitri


JUDUL TUGAS AKHIR
Mal Pelayanan Publik
Dengan Konsep Adaptive
Reuse bangunan Balaikota
Makassar (Gouverneur Kantoor)

NAMA GAMBAR
POTONGAN B-B

SKALA

NO. HAL

KETERANGAN

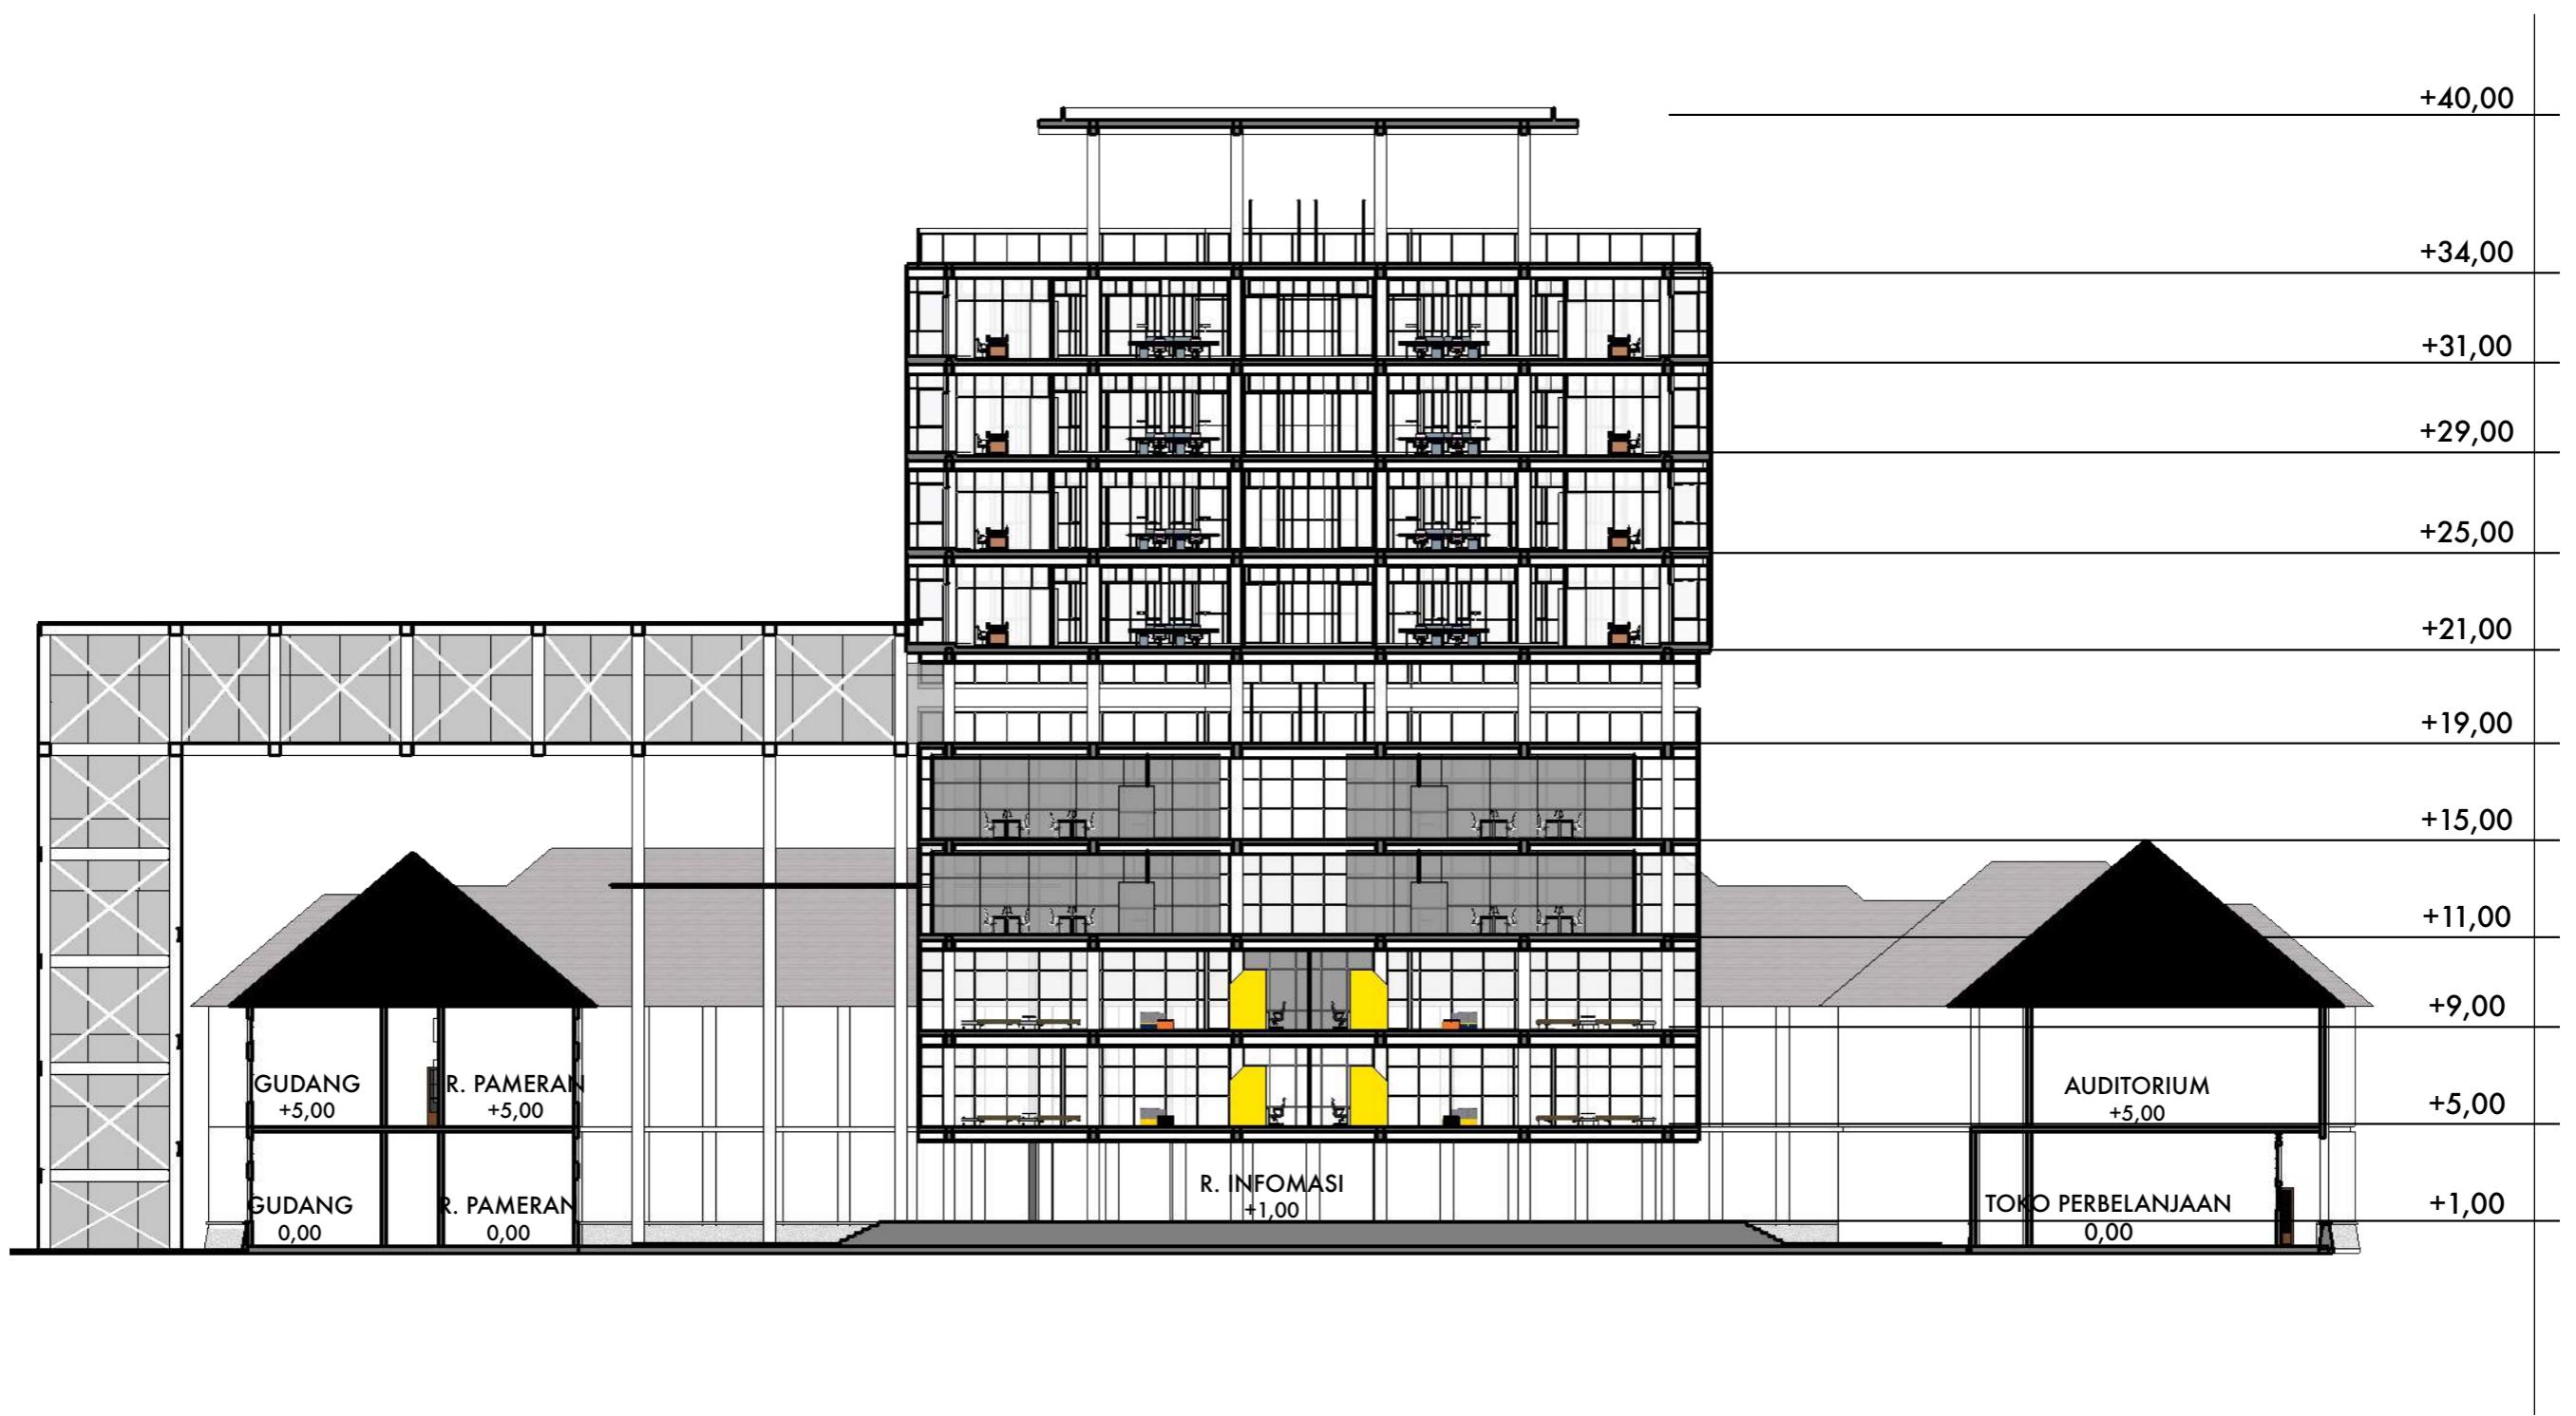

DEPARTEMEN ARSITEKTUR
FAKULTAS TEKNIK
UNIVERSITAS HASANUDDIN

STUDIO AKHIR
PERANCANGAN
ARSITEKTUR

DOSEN PEMBIMBING
Ir. Ria Wikantari, M.Arch., Ph.D.
Ir. Abdul Mufti Radja, ST., MT., Ph.D.

MAHASISWA
Sitti Ainun Fitri


JUDUL TUGAS AKHIR
Mal Pelayanan Publik
Dengan Konsep Adaptive
Reuse bangunan Balaikota
Makassar (Gouverneur Kantoor)

NAMA GAMBAR
POTONGAN C-C

SKALA


NO. HAL

KETERANGAN

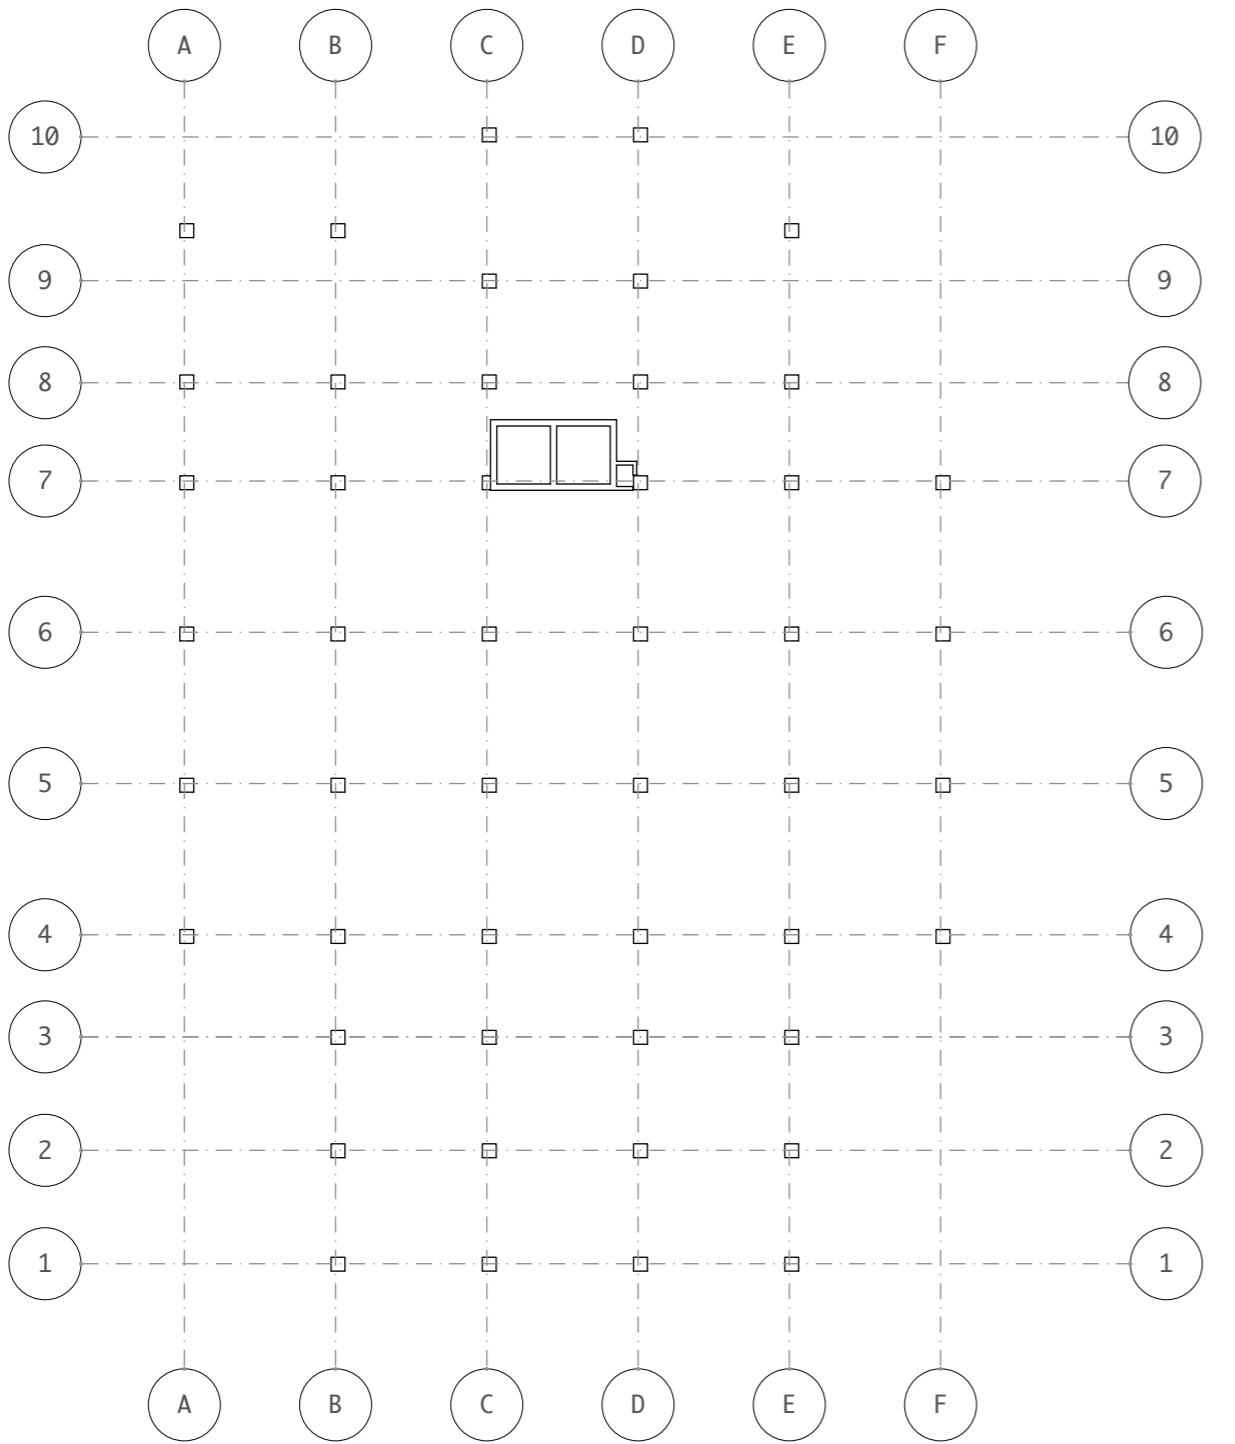

RENCANA PERLETAKAN KOLOM LT. 1

Skala 1 : 300

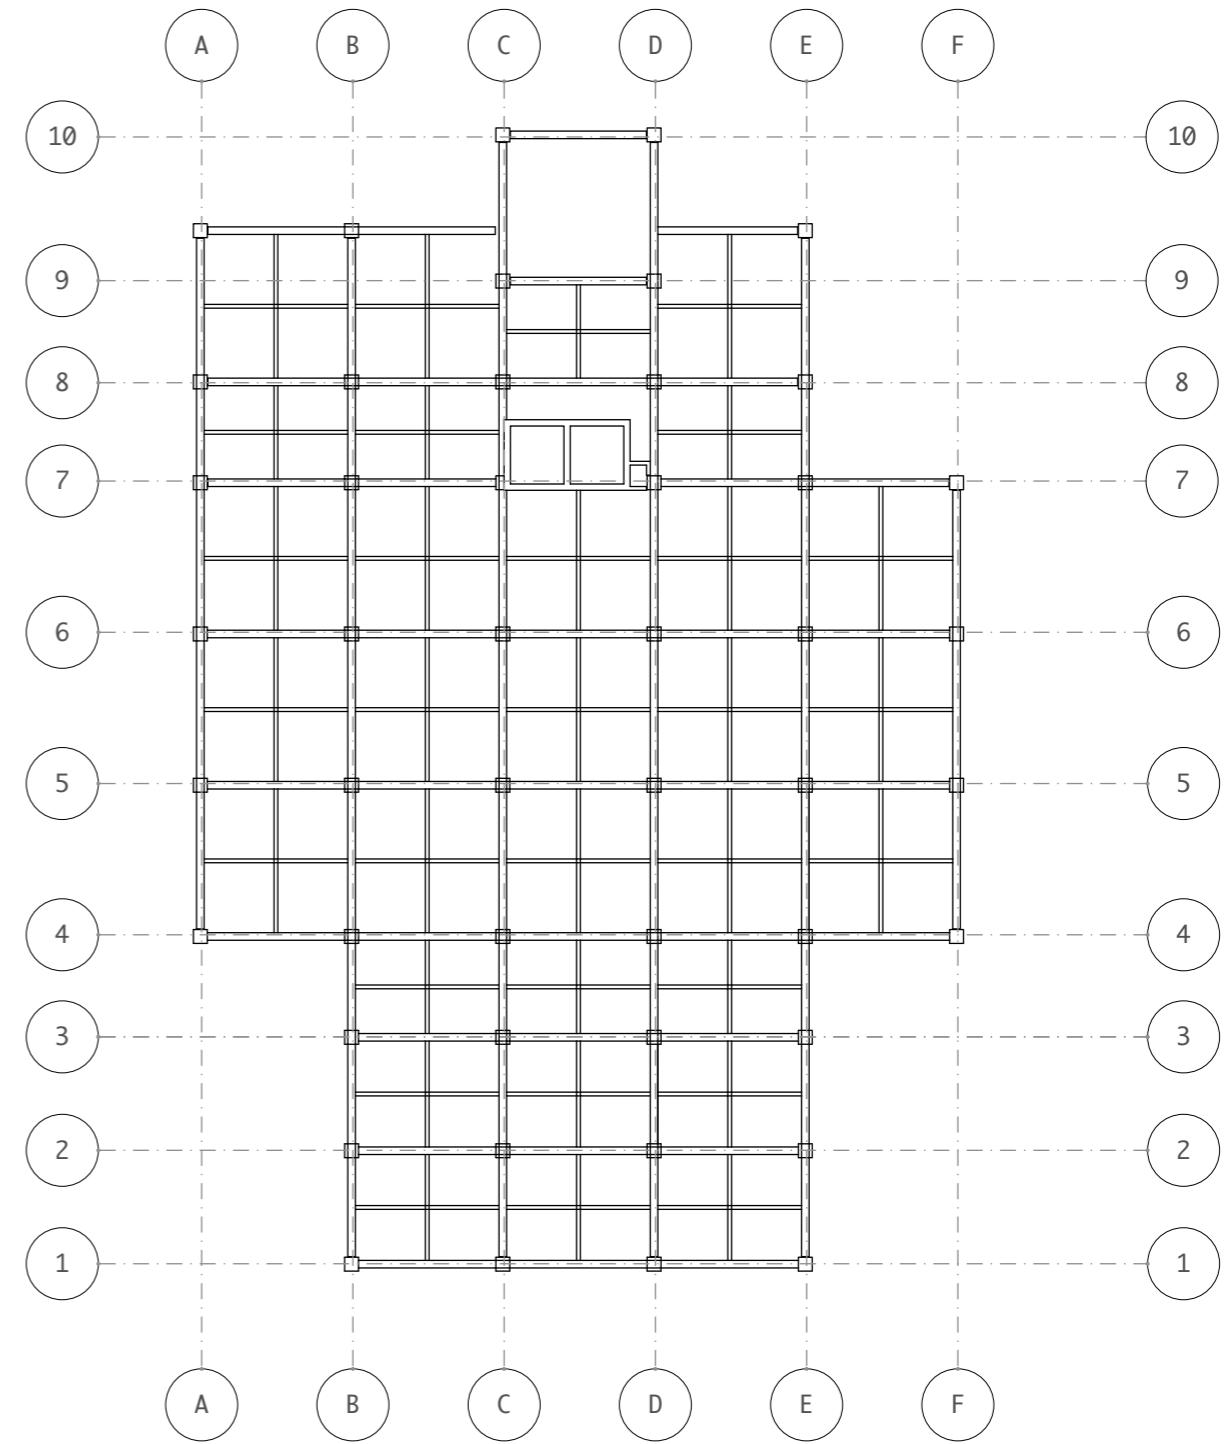

RENCANA PERLETAKAN BALOK LT. 1

Skala 1 : 300



DEPARTEMEN ARSITEKTUR
FAKULTAS TEKNIK
UNIVERSITAS HASANUDDIN

STUDIO AKHIR
PERANCANGAN
ARSITEKTUR

DOSEN PEMBIMBING

Ir. Ria Wikantari, M.Arch., Ph.D.
Ir. Abdul Mufti Radja, ST., MT., Ph.D.

MAHASISWA

Sitti Ainun Fitri

JUDUL TUGAS AKHIR

Mal Pelayanan Publik
Dengan Konsep Adaptive
Reuse bangunan Balaikota
Makassar (Gouverneur Kantoor)


NAMA GAMBAR

RENCANA
KOLOM DAN
BALOK

SKALA


NO. HAL

KETERANGAN

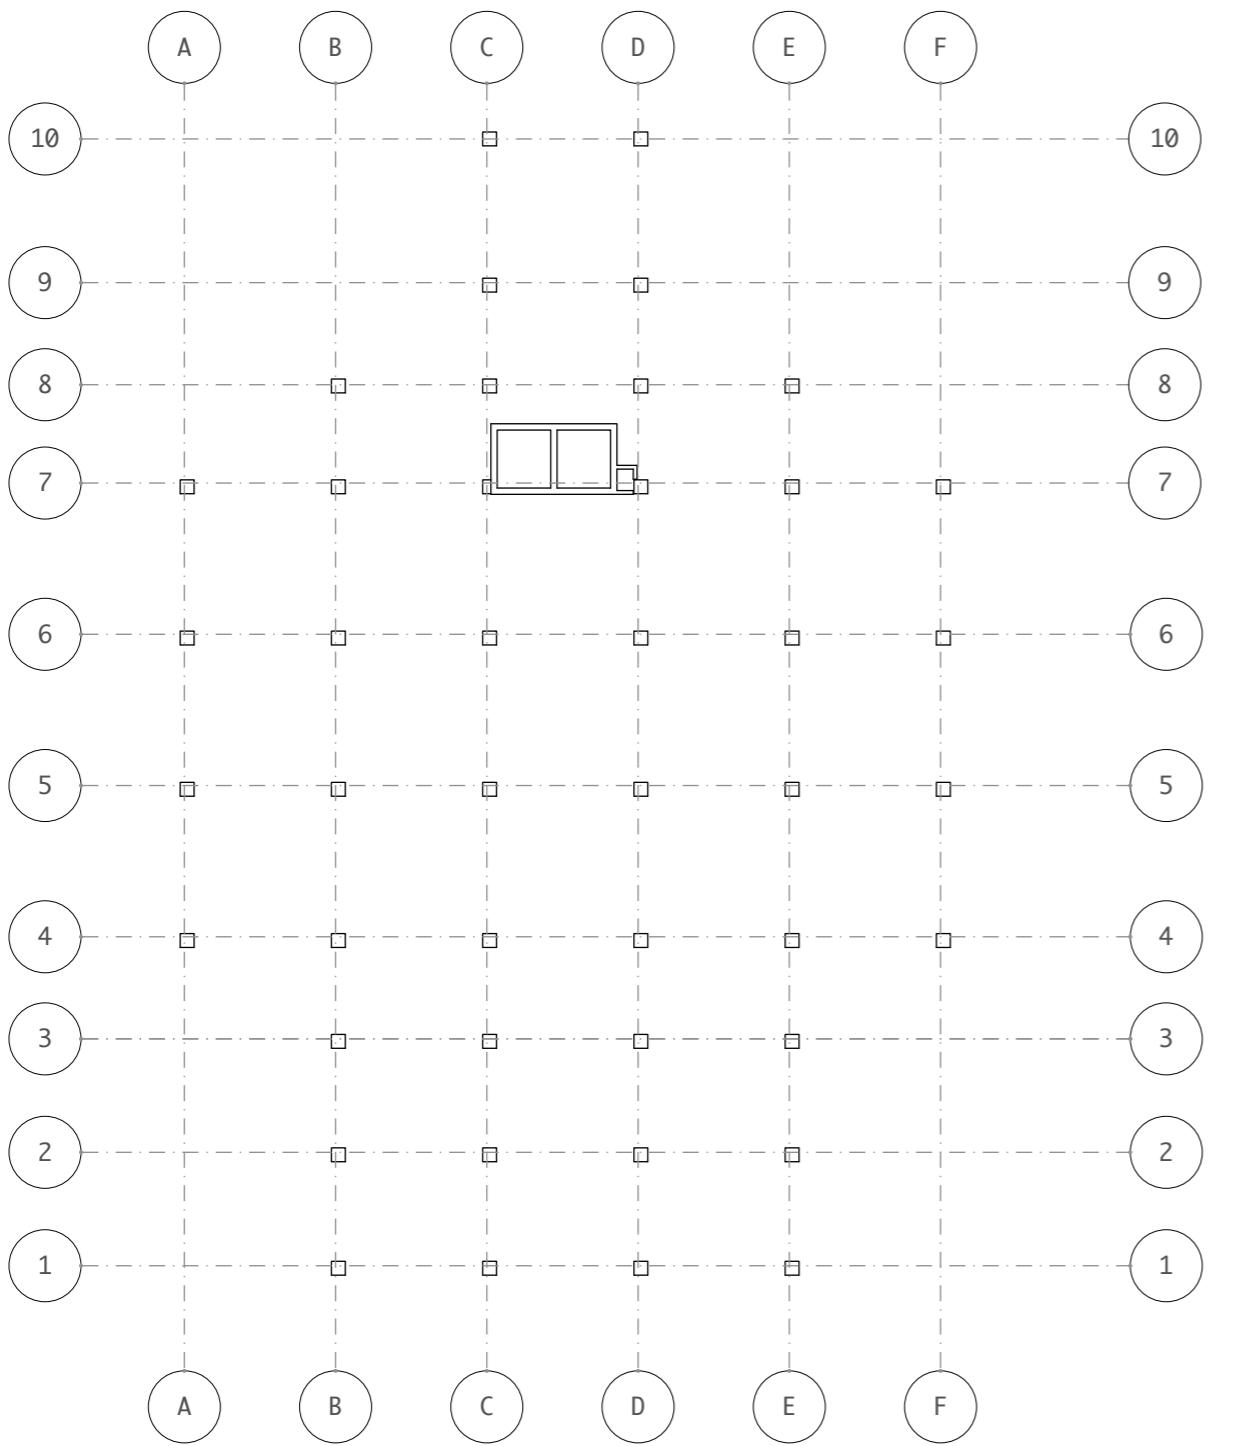

RENCANA PERLETAKAN KOLOM LT. 2

Skala 1 : 300

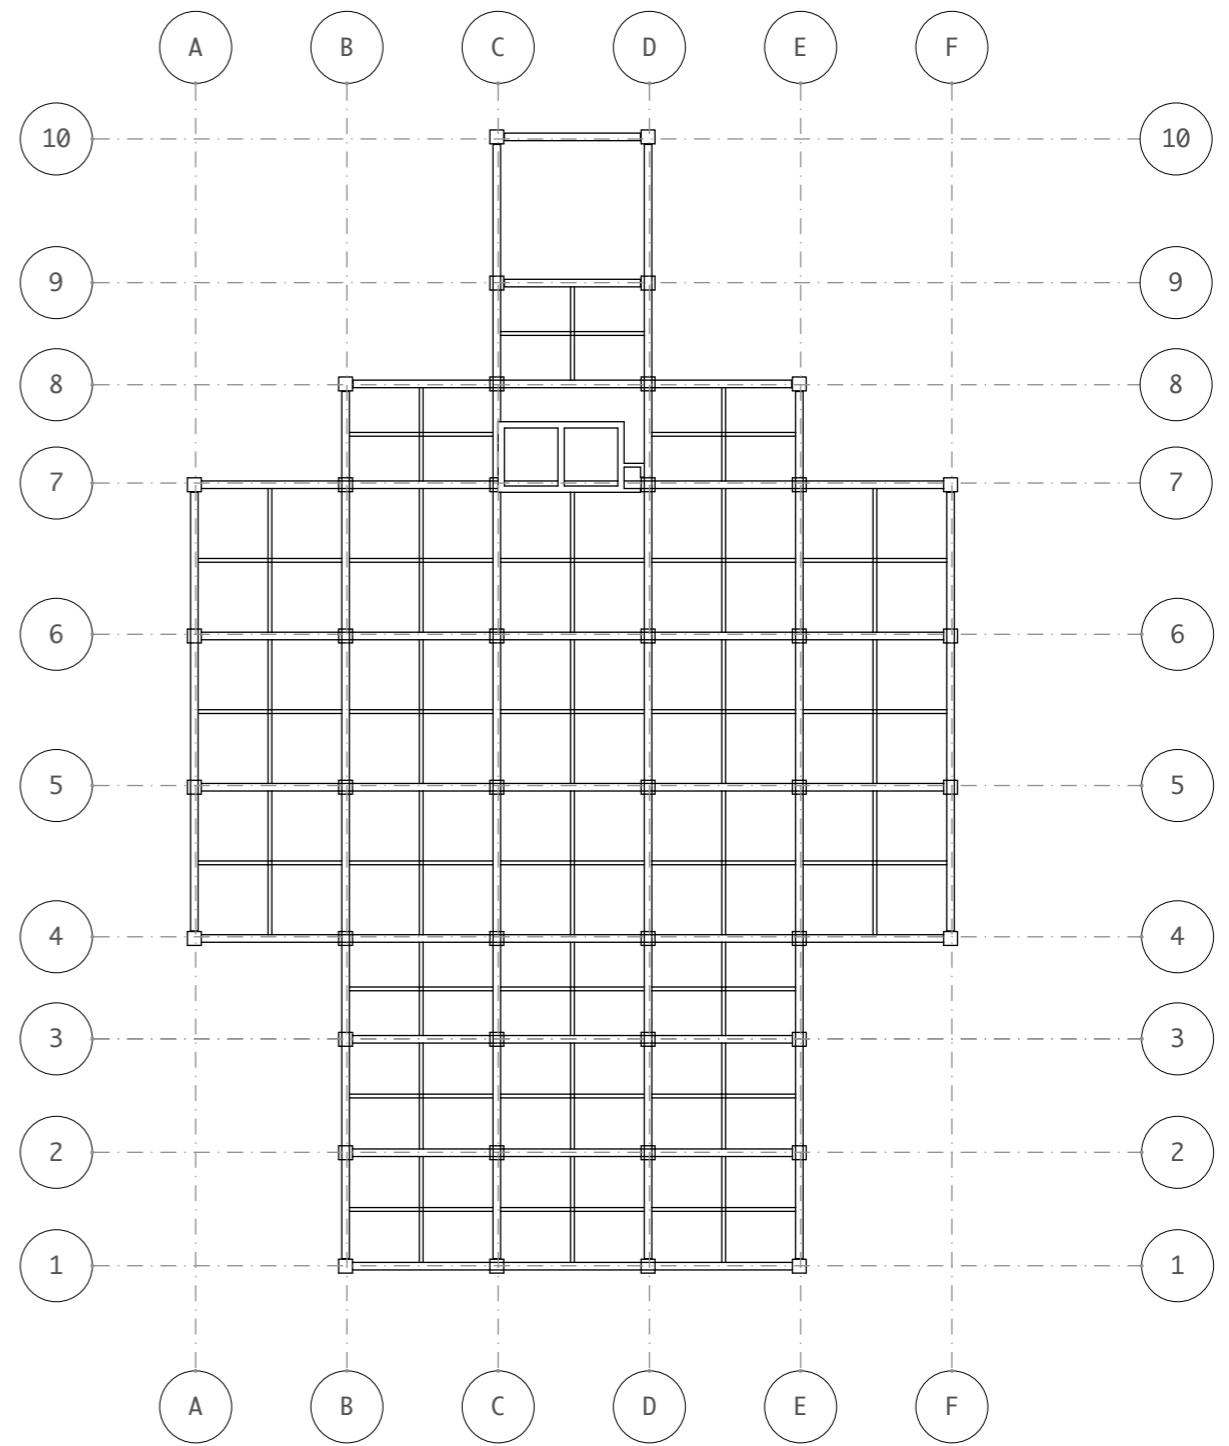

RENCANA PERLETAKAN BALOK LT. 2

Skala 1 : 300



DEPARTEMEN ARSITEKTUR
FAKULTAS TEKNIK
UNIVERSITAS HASANUDDIN

STUDIO AKHIR
PERANCANGAN
ARSITEKTUR

DOSEN PEMBIMBING

Ir. Ria Wikantari, M.Arch., Ph.D.
Ir. Abdul Mufti Radja, ST., MT., Ph.D.

MAHASISWA

Sitti Ainun Fitri

JUDUL TUGAS AKHIR

Mal Pelayanan Publik
Dengan Konsep Adaptive
Reuse bangunan Balaikota
Makassar (Gouverneur Kantoor)


NAMA GAMBAR

RENCANA
KOLOM DAN
BALOK

SKALA


NO. HAL

KETERANGAN

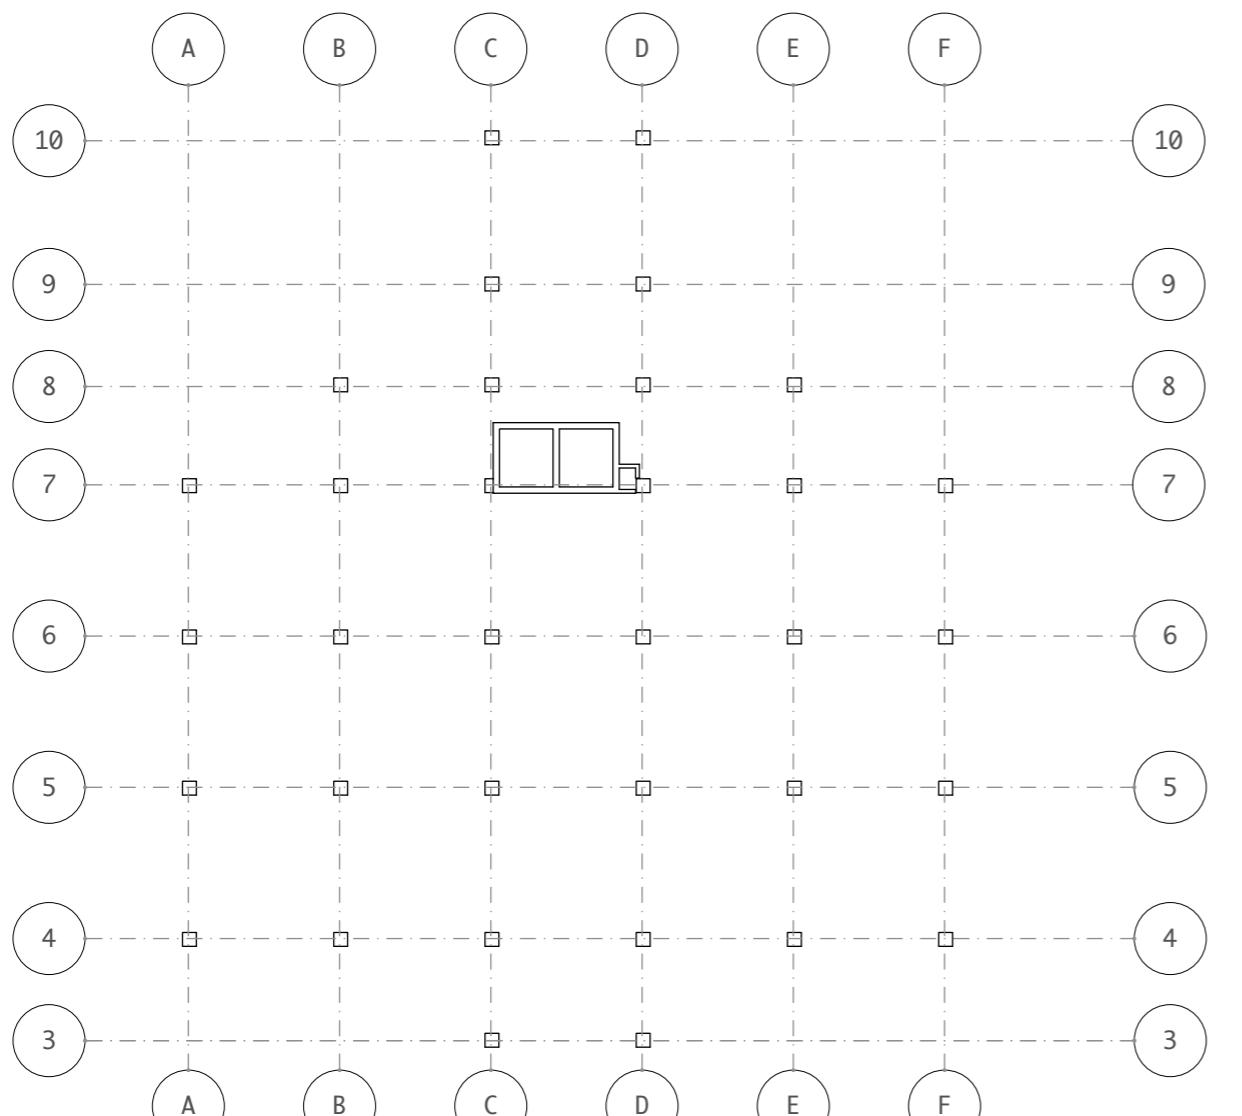

RENCANA PERLETAKAN KOLOM LT. 3-10

Skala 1 : 300

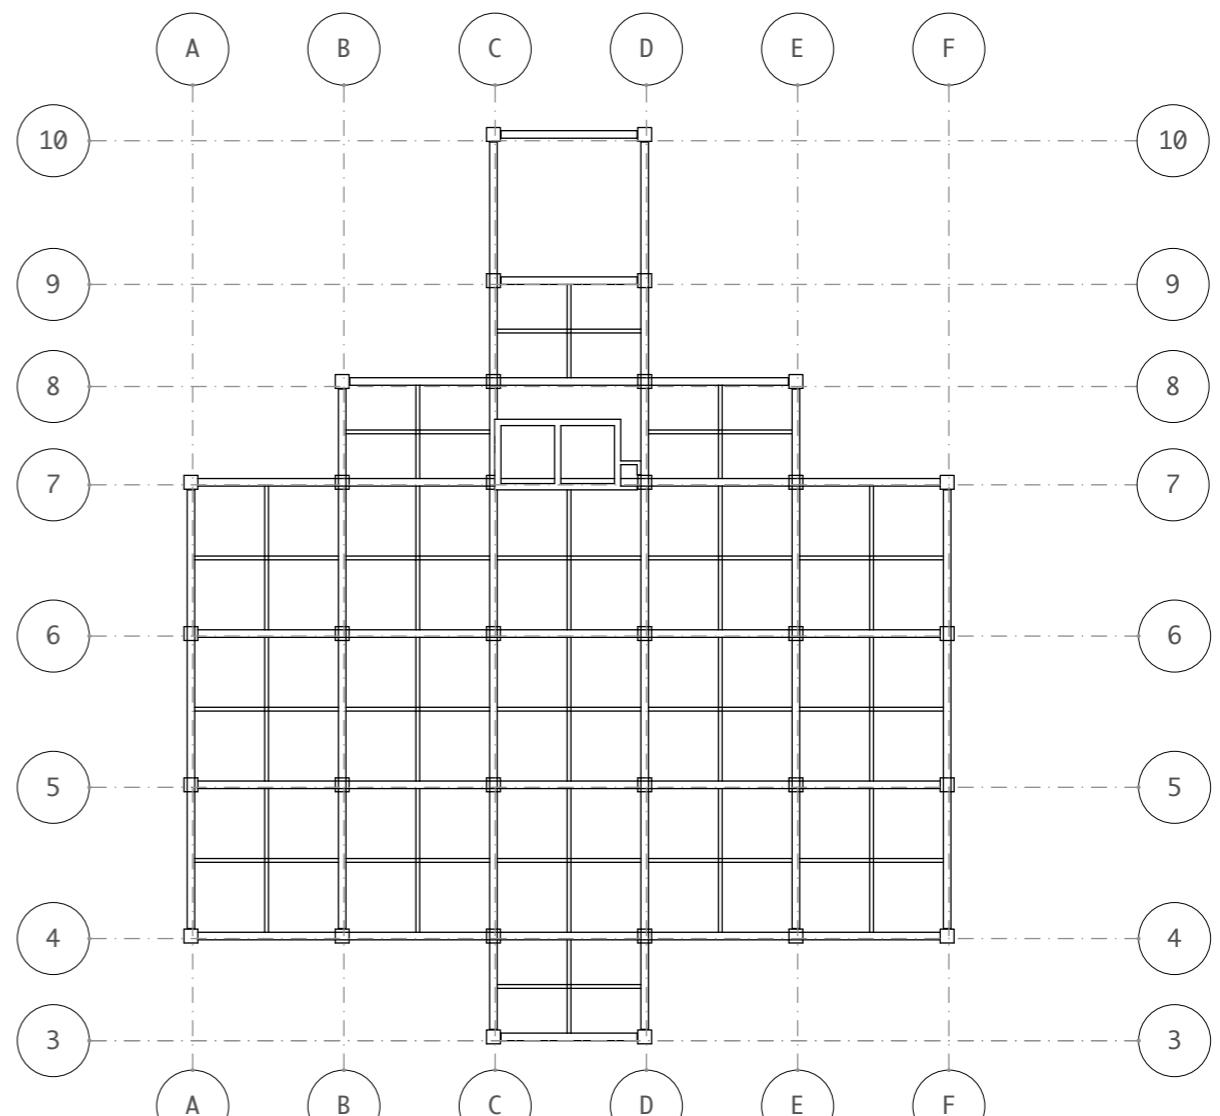

RENCANA PERLETAKAN BALOK LT. 3-10

Skala 1 : 300



DEPARTEMEN ARSITEKTUR
FAKULTAS TEKNIK
UNIVERSITAS HASANUDDIN

STUDIO AKHIR
PERANCANGAN
ARSITEKTUR

DOSEN PEMBIMBING
Ir. Ria Wikantari, M.Arch., Ph.D.
Ir. Abdul Mufti Radja, ST., MT., Ph.D.

MAHASISWA
Sitti Ainun Fitri


JUDUL TUGAS AKHIR
Mal Pelayanan Publik
Dengan Konsep Adaptive
Reuse bangunan Balaikota
Makassar (Gouverneur Kantoor)

NAMA GAMBAR
RENCANA
KOLOM DAN
BALOK

SKALA


NO. HAL

KETERANGAN

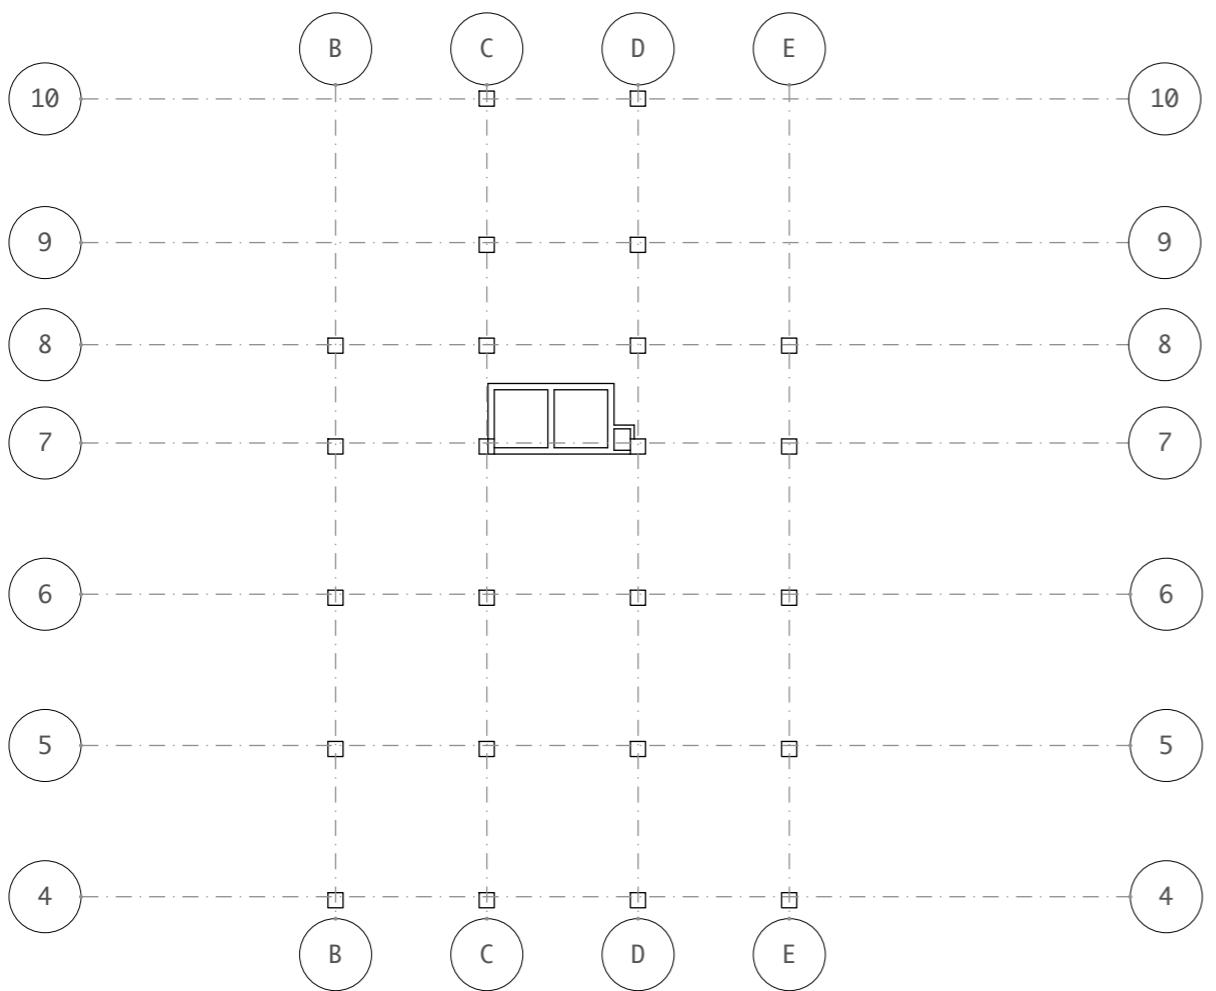


RENCANA PERLETAKAN KOLOM LT. 11

Skala 1 : 300

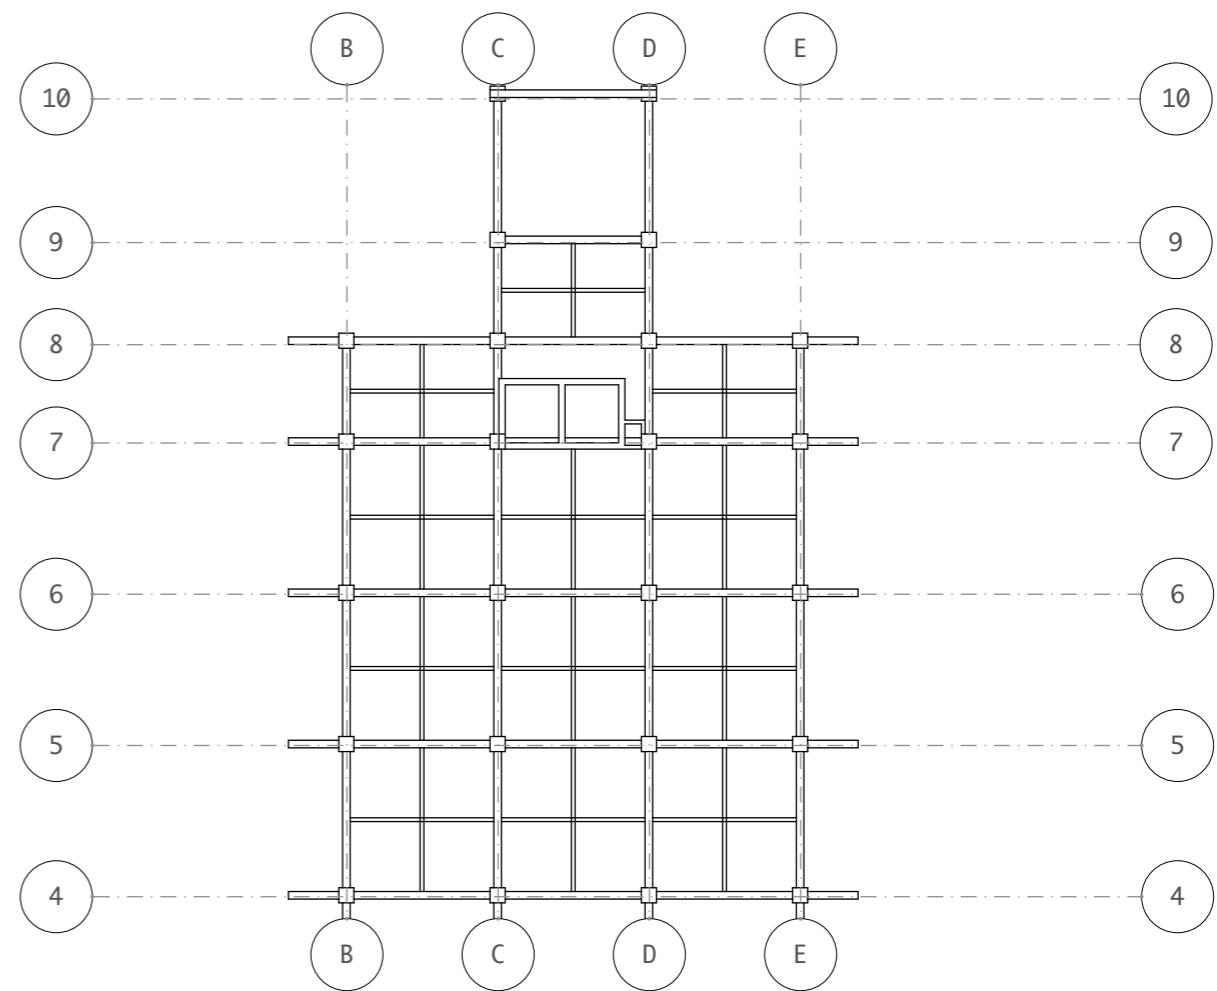


RENCANA PERLETAKAN BALOK LT. 11

Skala 1 : 300

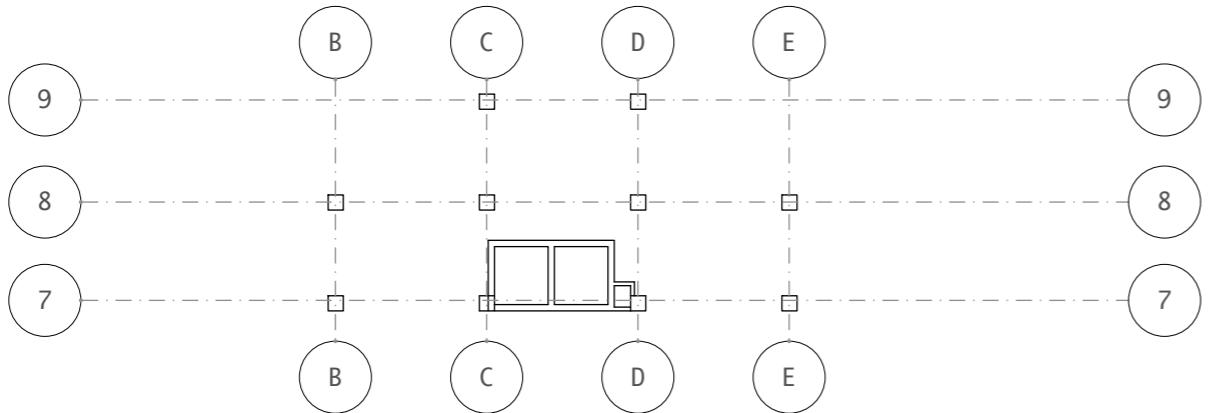

RENCANA PERLETAKAN KOLOM LT. 12

Skala 1 : 300



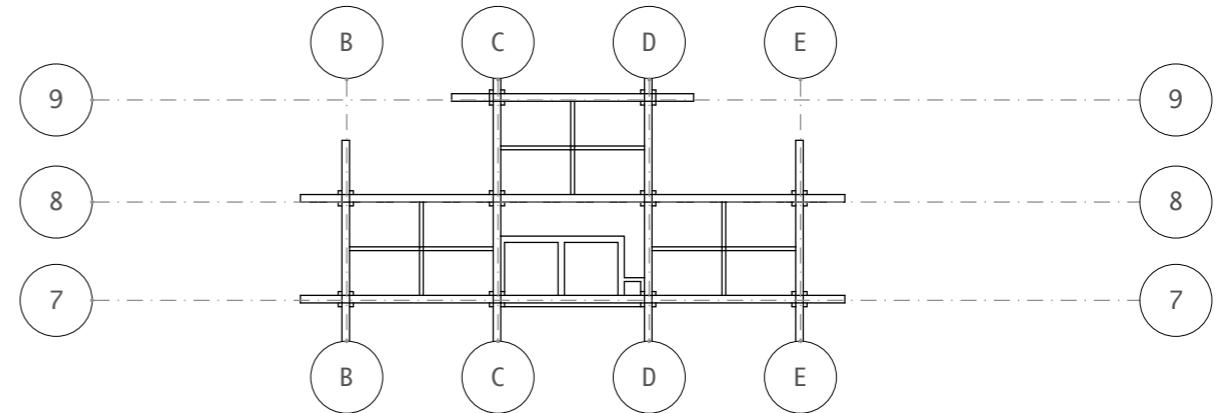


RENCANA PERLETAKAN BALOK LT. 12

Skala 1 : 300





DETAIL ARSITEKTUR

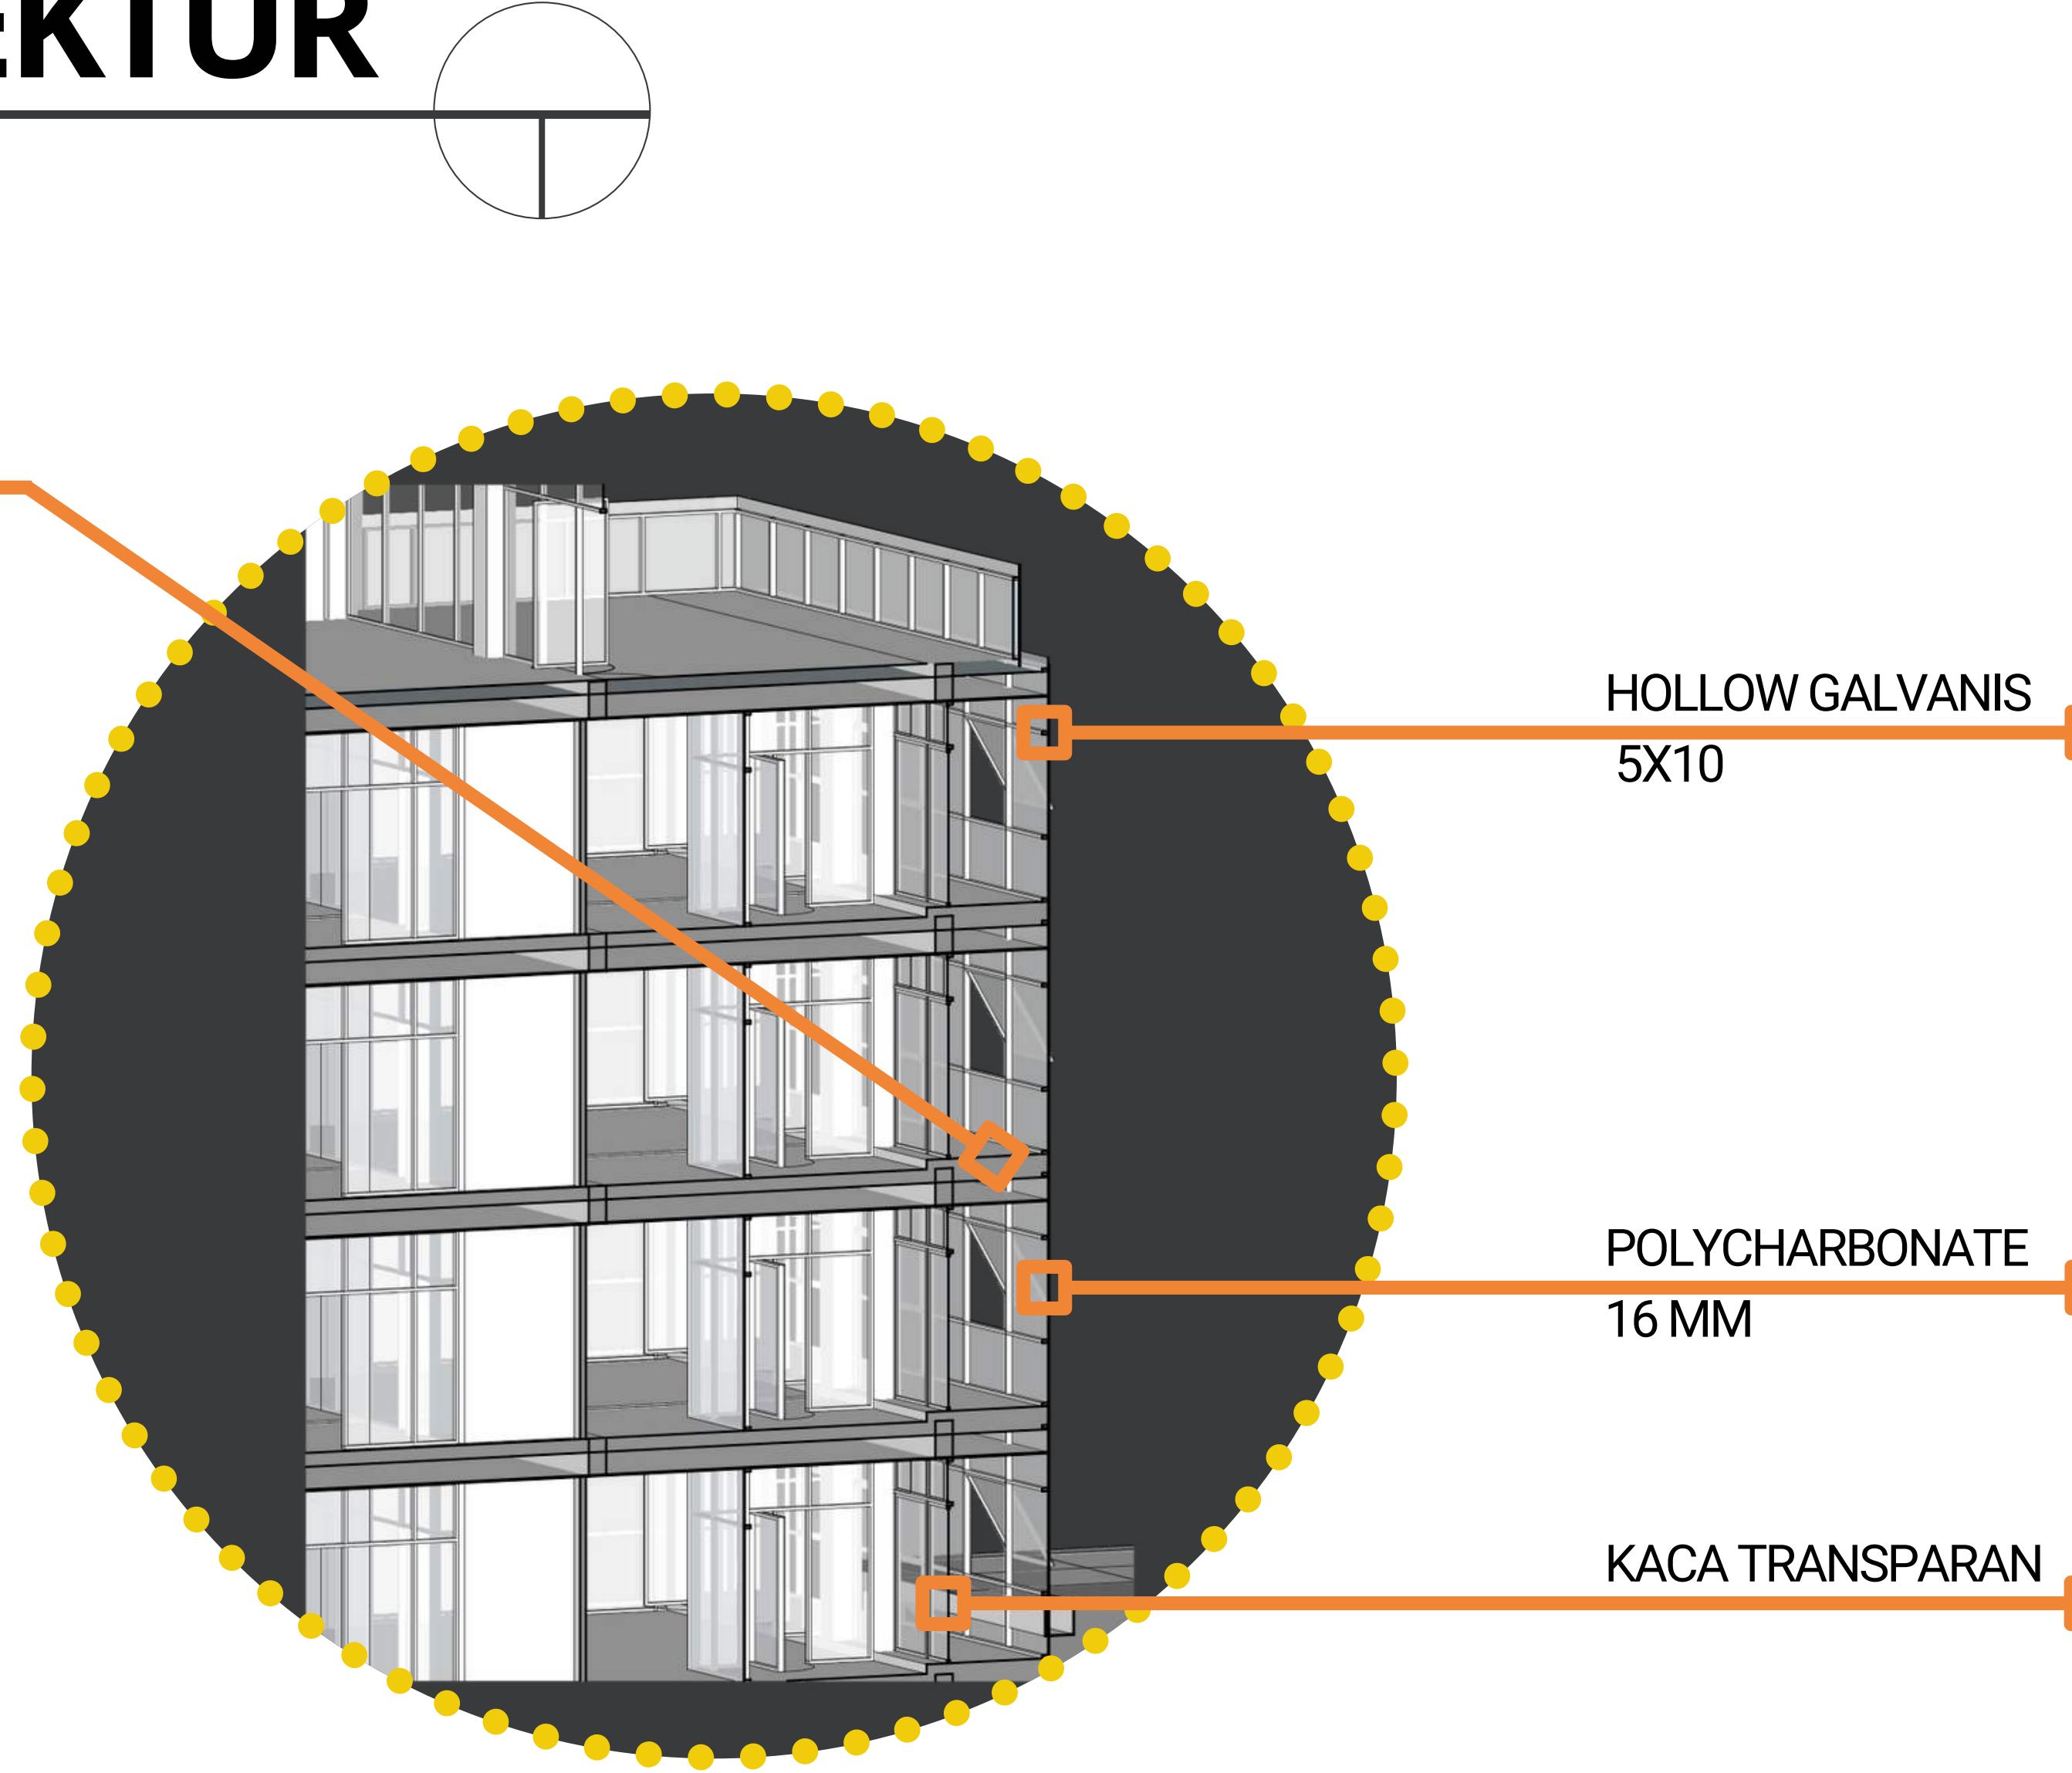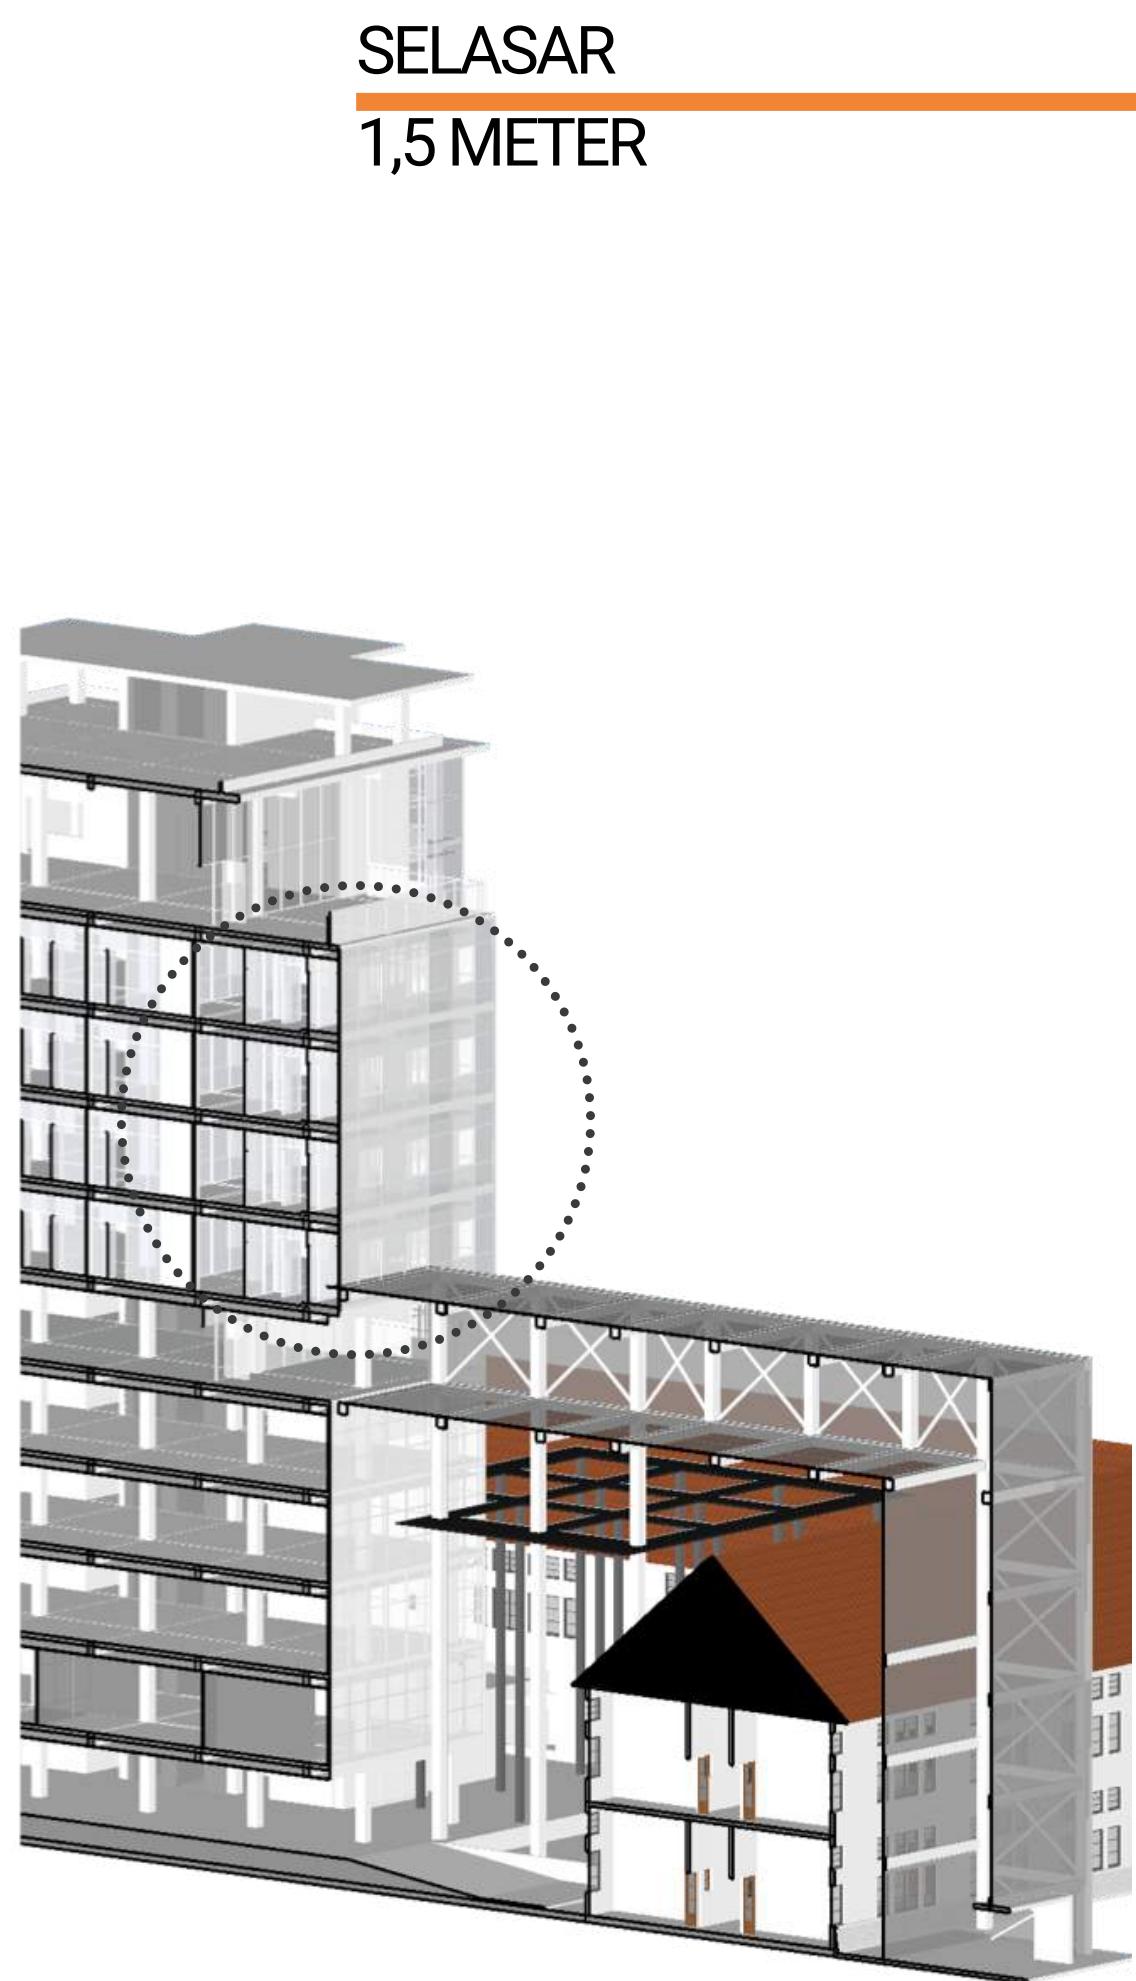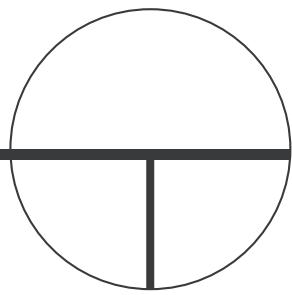

RENCANA INTERIOR

AREA PELAYANAN LT.2-3

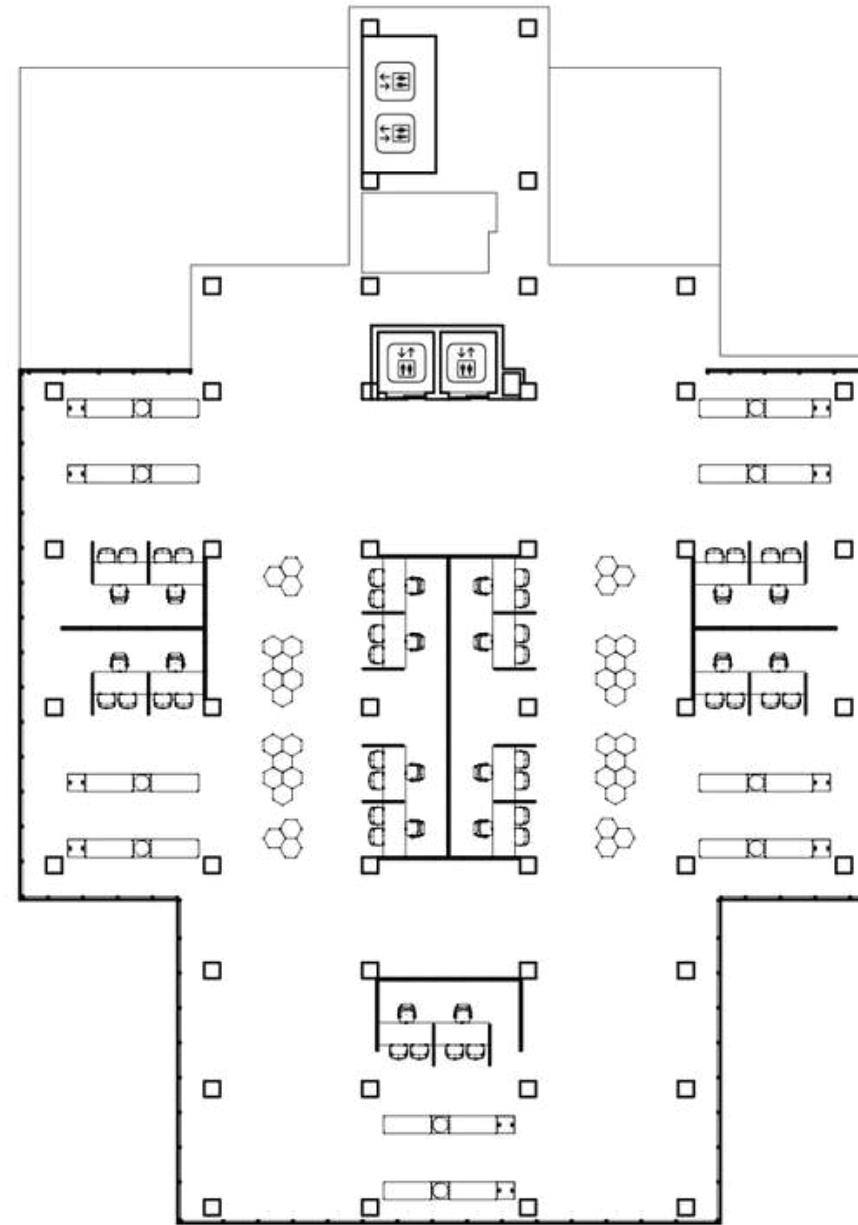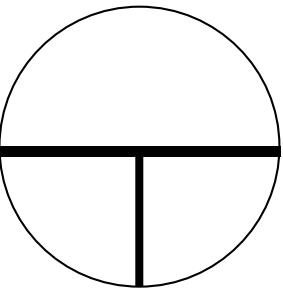

DEPARTEMEN ARSITEKTUR
FAKULTAS TEKNIK
UNIVERSITAS HASANUDDIN

STUDIO AKHIR
PERANCANGAN
ARSITEKTUR

DOSEN PEMBIMBING
Ir. Ria Wikantari, M.Arch., Ph.D.
Ir. Abdul Mufti Radja, ST., MT., Ph.D.

MAHASISWA
Sitti Ainun Fitri

JUDUL TUGAS AKHIR
Mal Pelayanan Publik
Dengan Konsep Adaptive
Reuse bangunan Balaikota
Makassar (Gouverneur Kantoor)

NAMA GAMBAR
RENCANA INTERIOR




SKALA

NO. HAL

KETERANGAN

RENCANA INTERIOR

AREA PELAYANAN LT.4-5

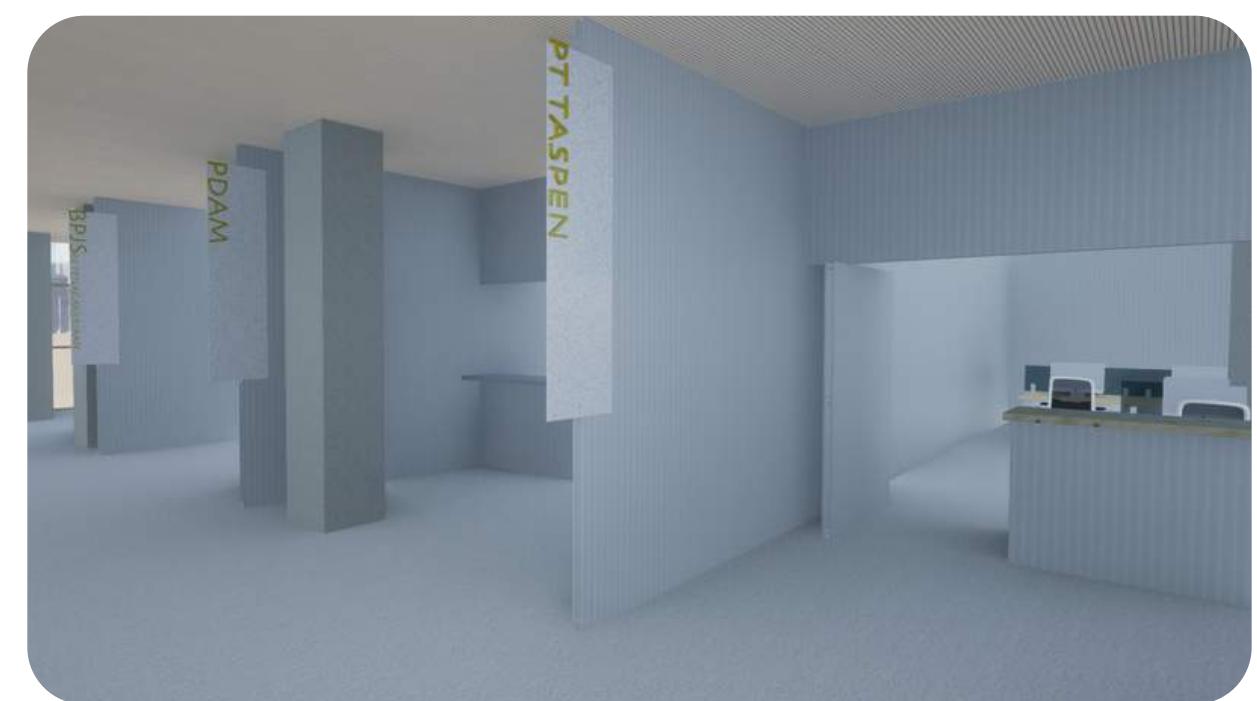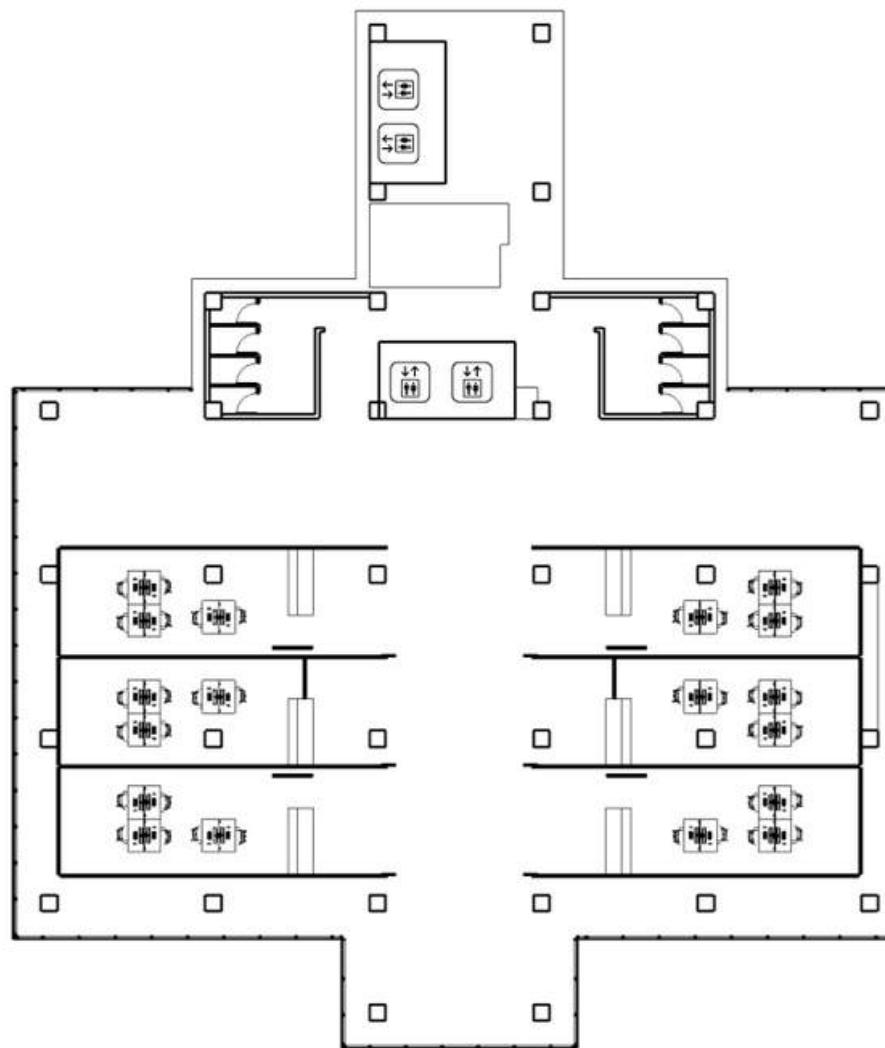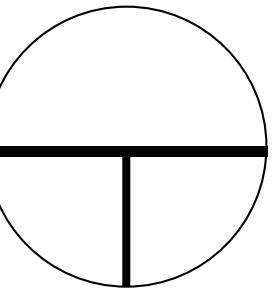

DEPARTEMEN ARSITEKTUR
FAKULTAS TEKNIK
UNIVERSITAS HASANUDDIN

STUDIO AKHIR
PERANCANGAN
ARSITEKTUR

DOSEN PEMBIMBING
Ir. Ria Wikantari, M.Arch., Ph.D.
Ir. Abdul Mufti Radja, ST., MT., Ph.D.

MAHASISWA
Sitti Ainun Fitri

JUDUL TUGAS AKHIR
Mal Pelayanan Publik
Dengan Konsep Adaptive
Reuse bangunan Balaikota
Makassar (Gouverneur Kantoor)

NAMA GAMBAR
RENCANA INTERIOR



SKALA

NO. HAL

KETERANGAN

RENCANA INTERIOR

KAFETARIA LT. 6

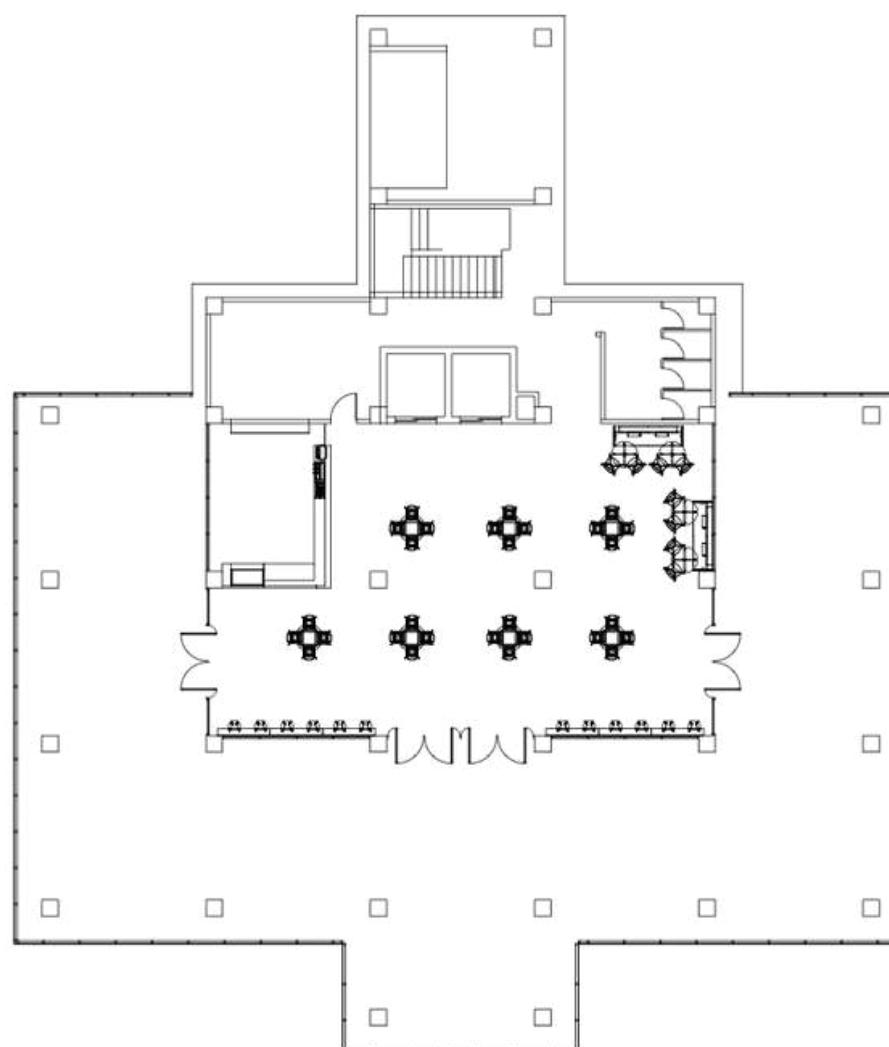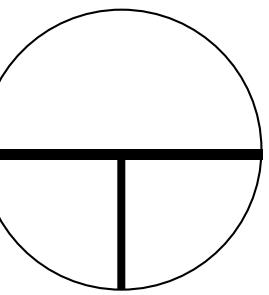

DEPARTEMEN ARSITEKTUR
FAKULTAS TEKNIK
UNIVERSITAS HASANUDDIN

STUDIO AKHIR
PERANCANGAN
ARSITEKTUR

DOSEN PEMBIMBING
Ir. Ria Wikantari, M.Arch., Ph.D.
Ir. Abdul Mufti Radja, ST., MT., Ph.D.

MAHASISWA
Sitti Ainun Fitri

JUDUL TUGAS AKHIR
Mal Pelayanan Publik
Dengan Konsep Adaptive
Reuse bangunan Balaikota
Makassar (Gouverneur Kantoor)

NAMA GAMBAR
RENCANA INTERIOR



SKALA

NO. HAL

KETERANGAN

RENCANA INTERIOR

KANTOR INSTANSI LT. 7-10

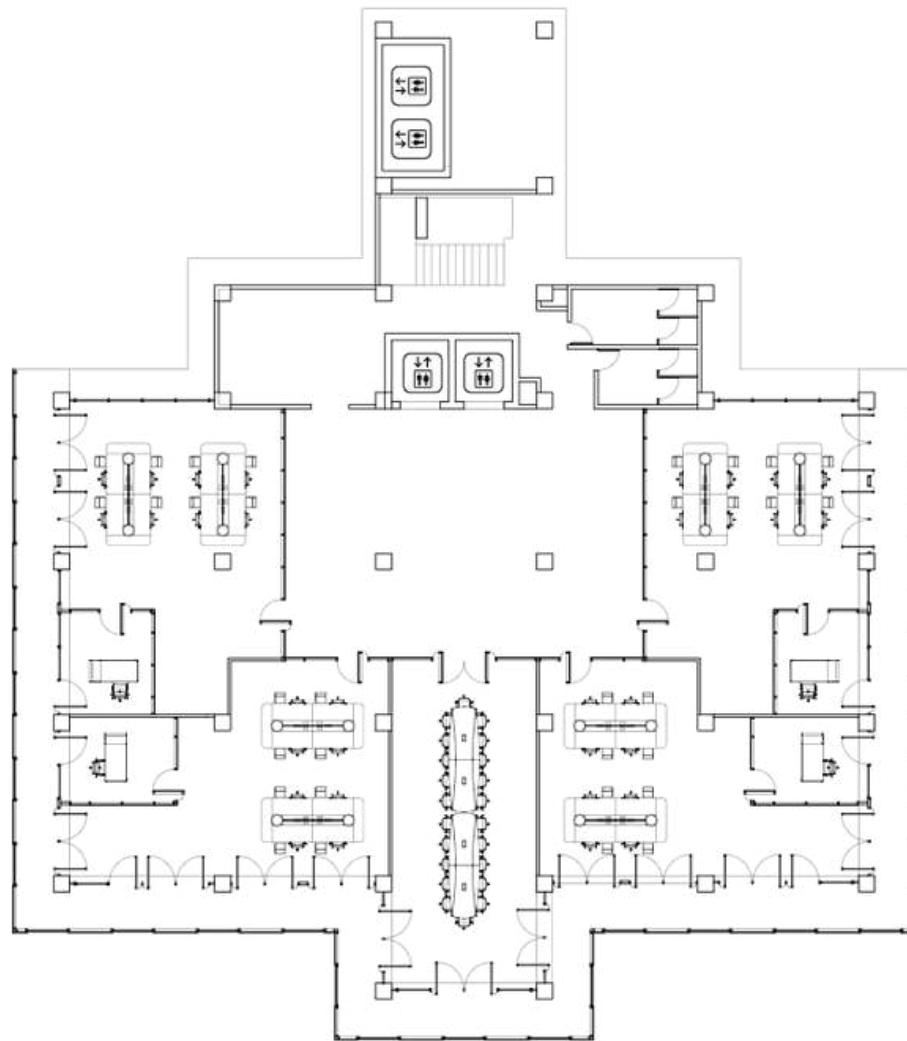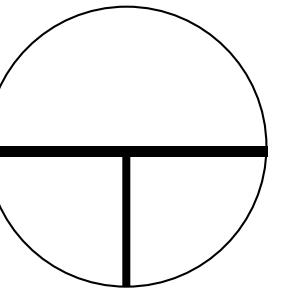

DEPARTEMEN ARSITEKTUR
FAKULTAS TEKNIK
UNIVERSITAS HASANUDDIN

STUDIO AKHIR
PERANCANGAN
ARSITEKTUR

DOSEN PEMBIMBING
Ir. Ria Wikantari, M.Arch., Ph.D.
Ir. Abdul Mufti Radja, ST., MT., Ph.D.

MAHASISWA
Sitti Ainun Fitri

JUDUL TUGAS AKHIR
Mal Pelayanan Publik
Dengan Konsep Adaptive
Reuse bangunan Balaikota
Makassar (Gouverneur Kantoor)

NAMA GAMBAR
RENCANA INTERIOR


SKALA

NO. HAL

KETERANGAN

ISOMETRI

RENCANA LANDSCAPE

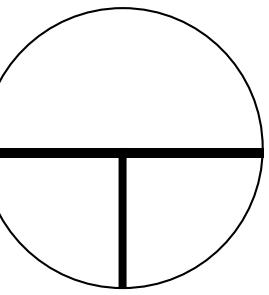


SOFT SCAPE



KETAPANG
KENCANA



RUMPUT
STENO

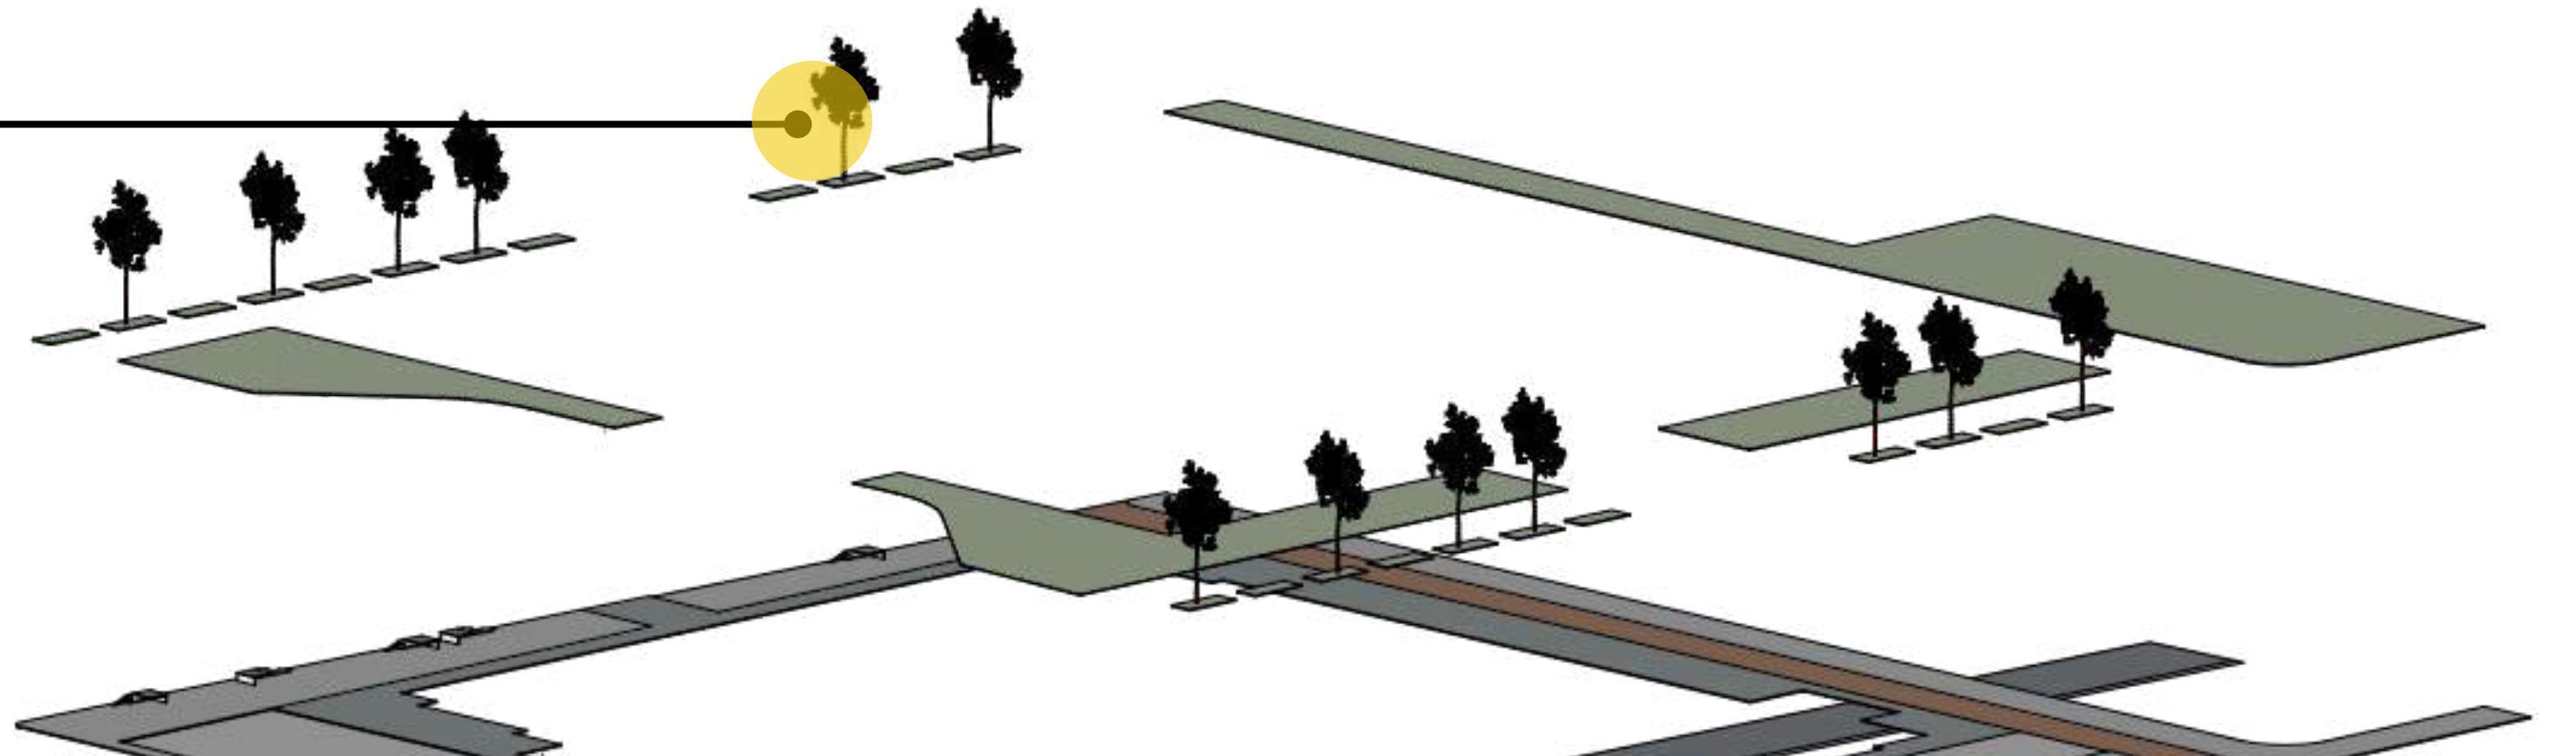

HARD SCAPE



BETON



ASPAL



DEPARTEMEN ARSITEKTUR
FAKULTAS TEKNIK
UNIVERSITAS HASANUDDIN

STUDIO AKHIR
PERANCANGAN
ARSITEKTUR

DOSEN PEMBIMBING
Ir. Ria Wikantari, M.Arch., Ph.D.
Ir. Abdul Mufti Radja, ST., MT., Ph.D.

MAHASISWA
Sitti Ainun Fitri

JUDUL TUGAS AKHIR
Mal Pelayanan Publik
Dengan Konsep Adaptive
Reuse bangunan Balaikota
Makassar (Gouverneur Kantoor)

NAMA GAMBAR
RENCANA LANSEKAP


SKALA

NO. HAL

KETERANGAN



ISOMETRI

SISTEM STRUKTUR

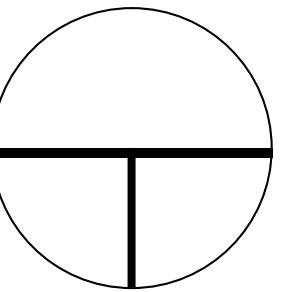

PORTAL TRUSS

sistem struktur portal dimana bagian struktur horisontalnya merupakan susunan dari rangka batang pada sebuah bidang tunggal. Rangka batang menggunakan susunan segitiga yang bisa memberi efek kekakuan serta kekangan yang cukup tinggi.

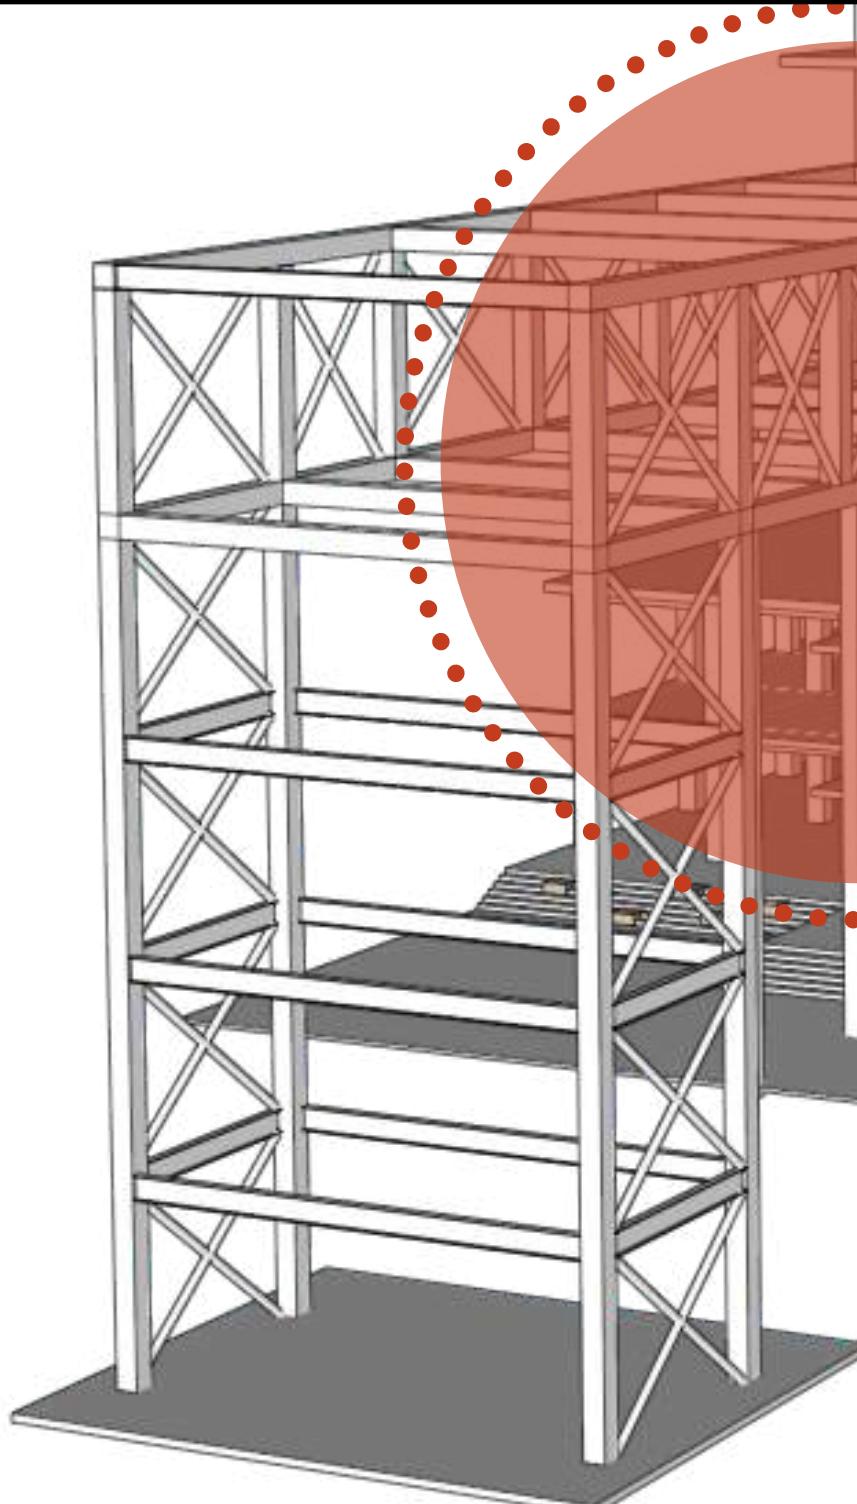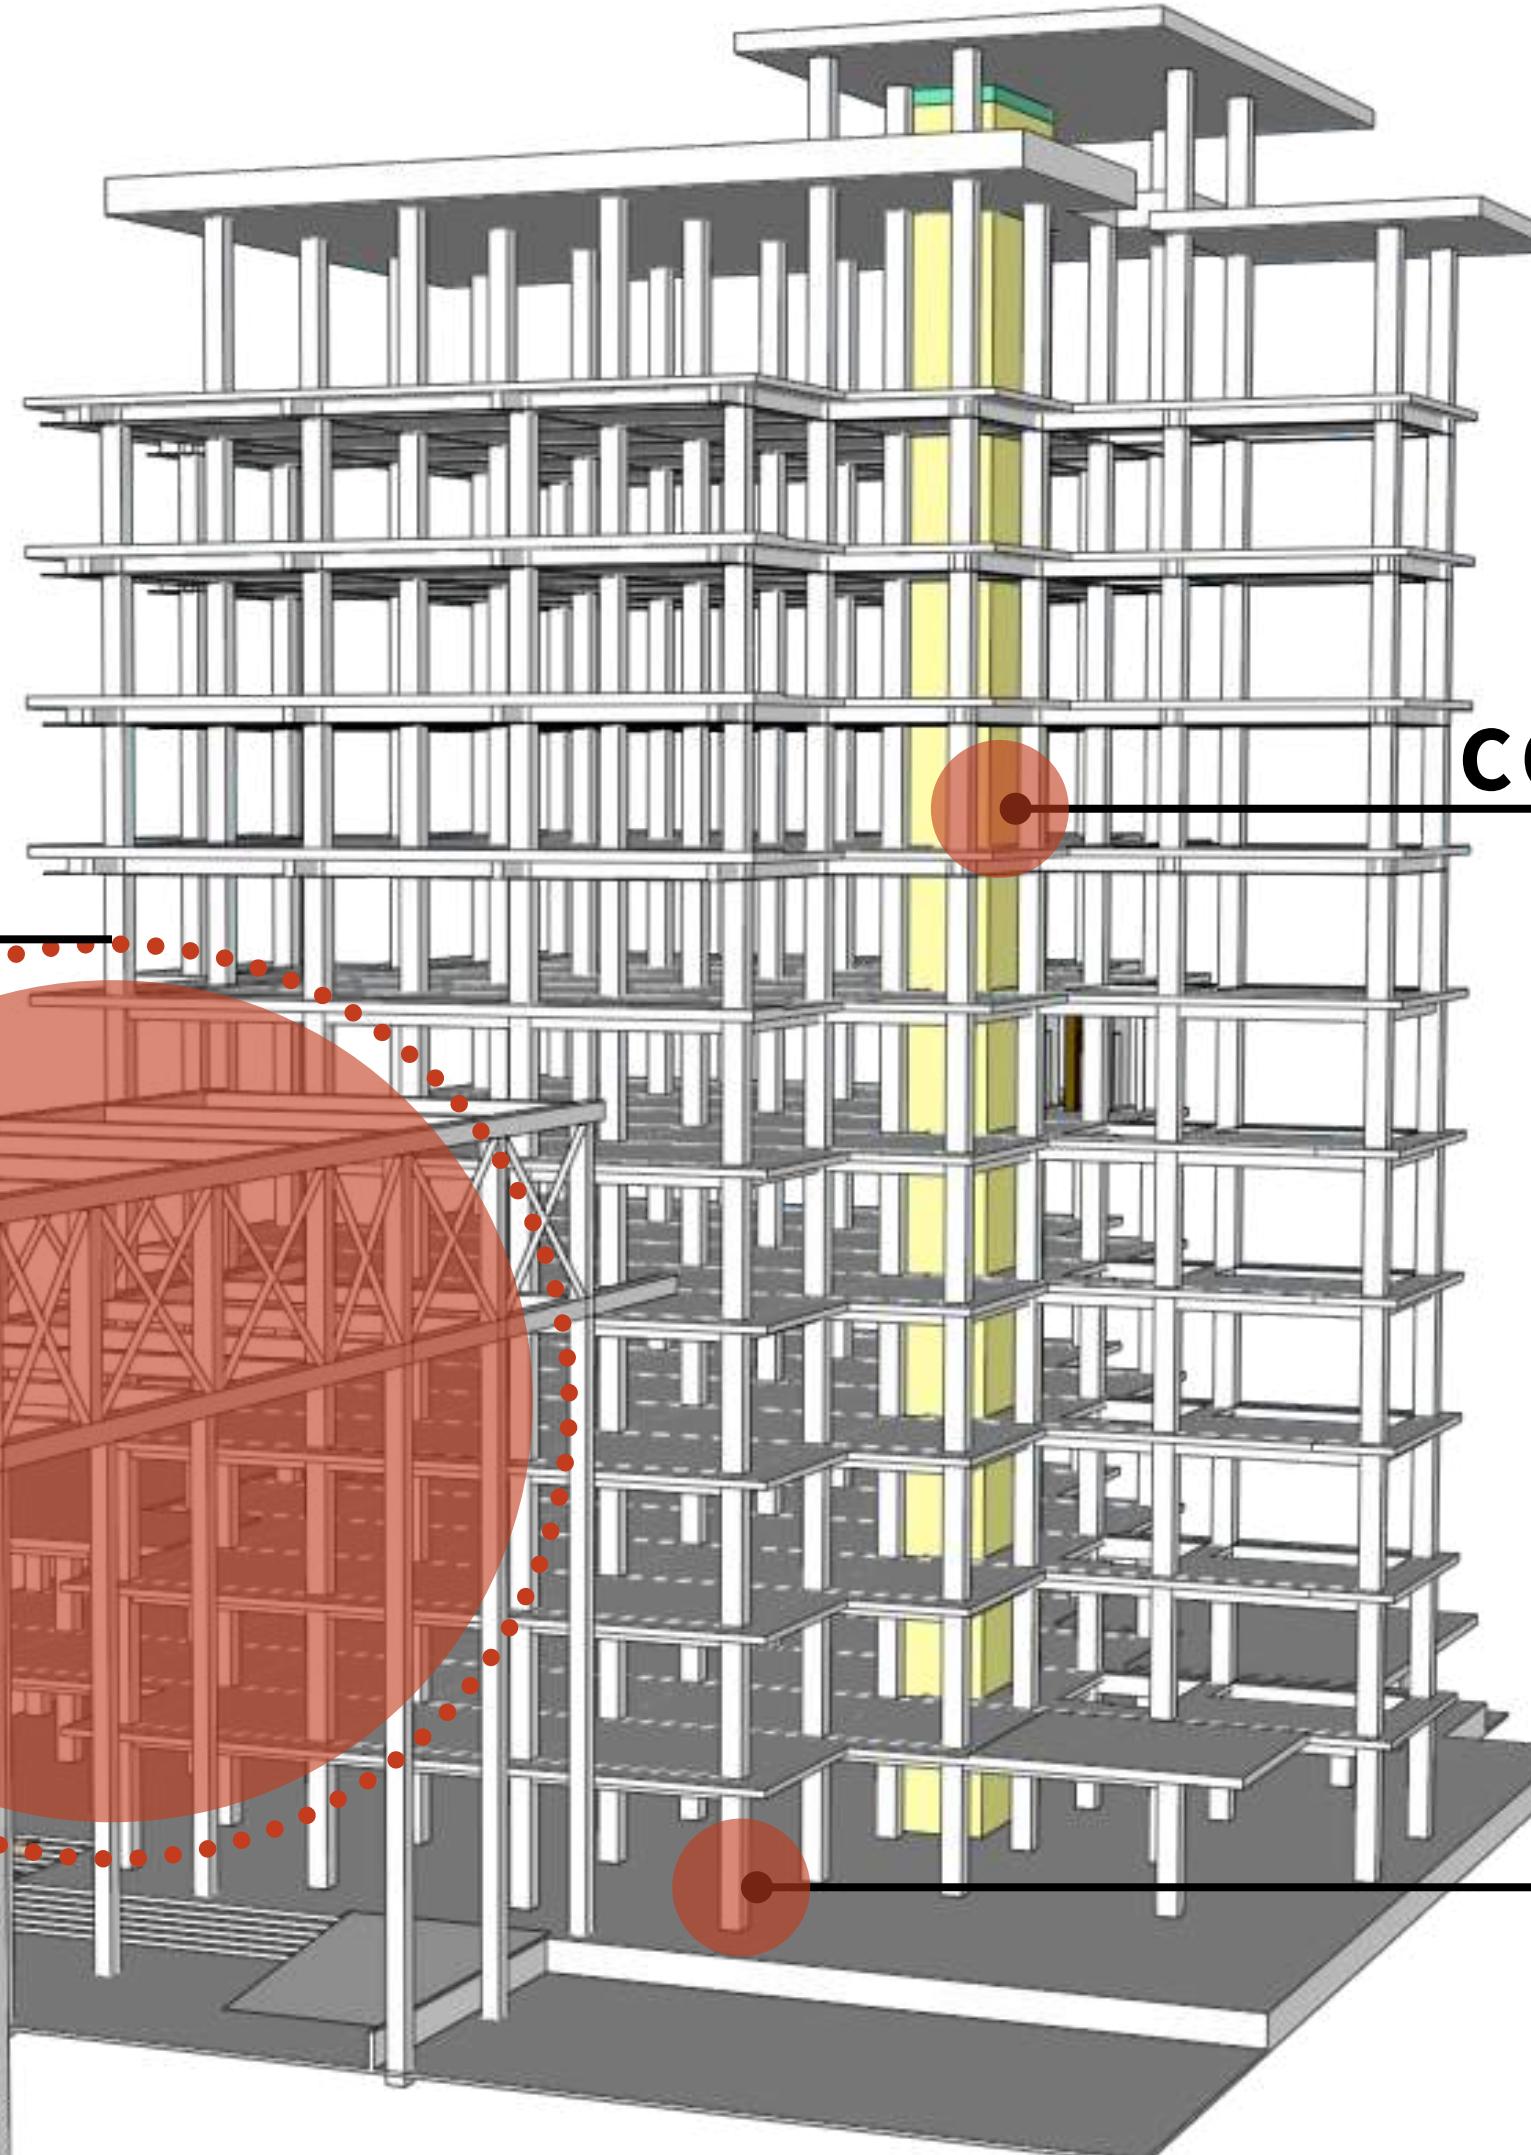

DEPARTEMEN ARSITEKTUR
FAKULTAS TEKNIK
UNIVERSITAS HASANUDDIN

STUDIO AKHIR
PERANCANGAN
ARSITEKTUR

DOSEN PEMBIMBING
Ir. Ria Wikantari, M.Arch., Ph.D.
Ir. Abdul Mufti Radja, ST., MT., Ph.D.

MAHASISWA
Sitti Ainun Fitri

JUDUL TUGAS AKHIR
Mal Pelayanan Publik
Dengan Konsep Adaptive
Reuse bangunan Balaikota
Makassar (Gouverneur Kantoor)

NAMA GAMBAR
ISOMETRI




SKALA

NO. HAL

KETERANGAN

ISOMETRI

SISTEM SIRKULASI

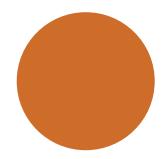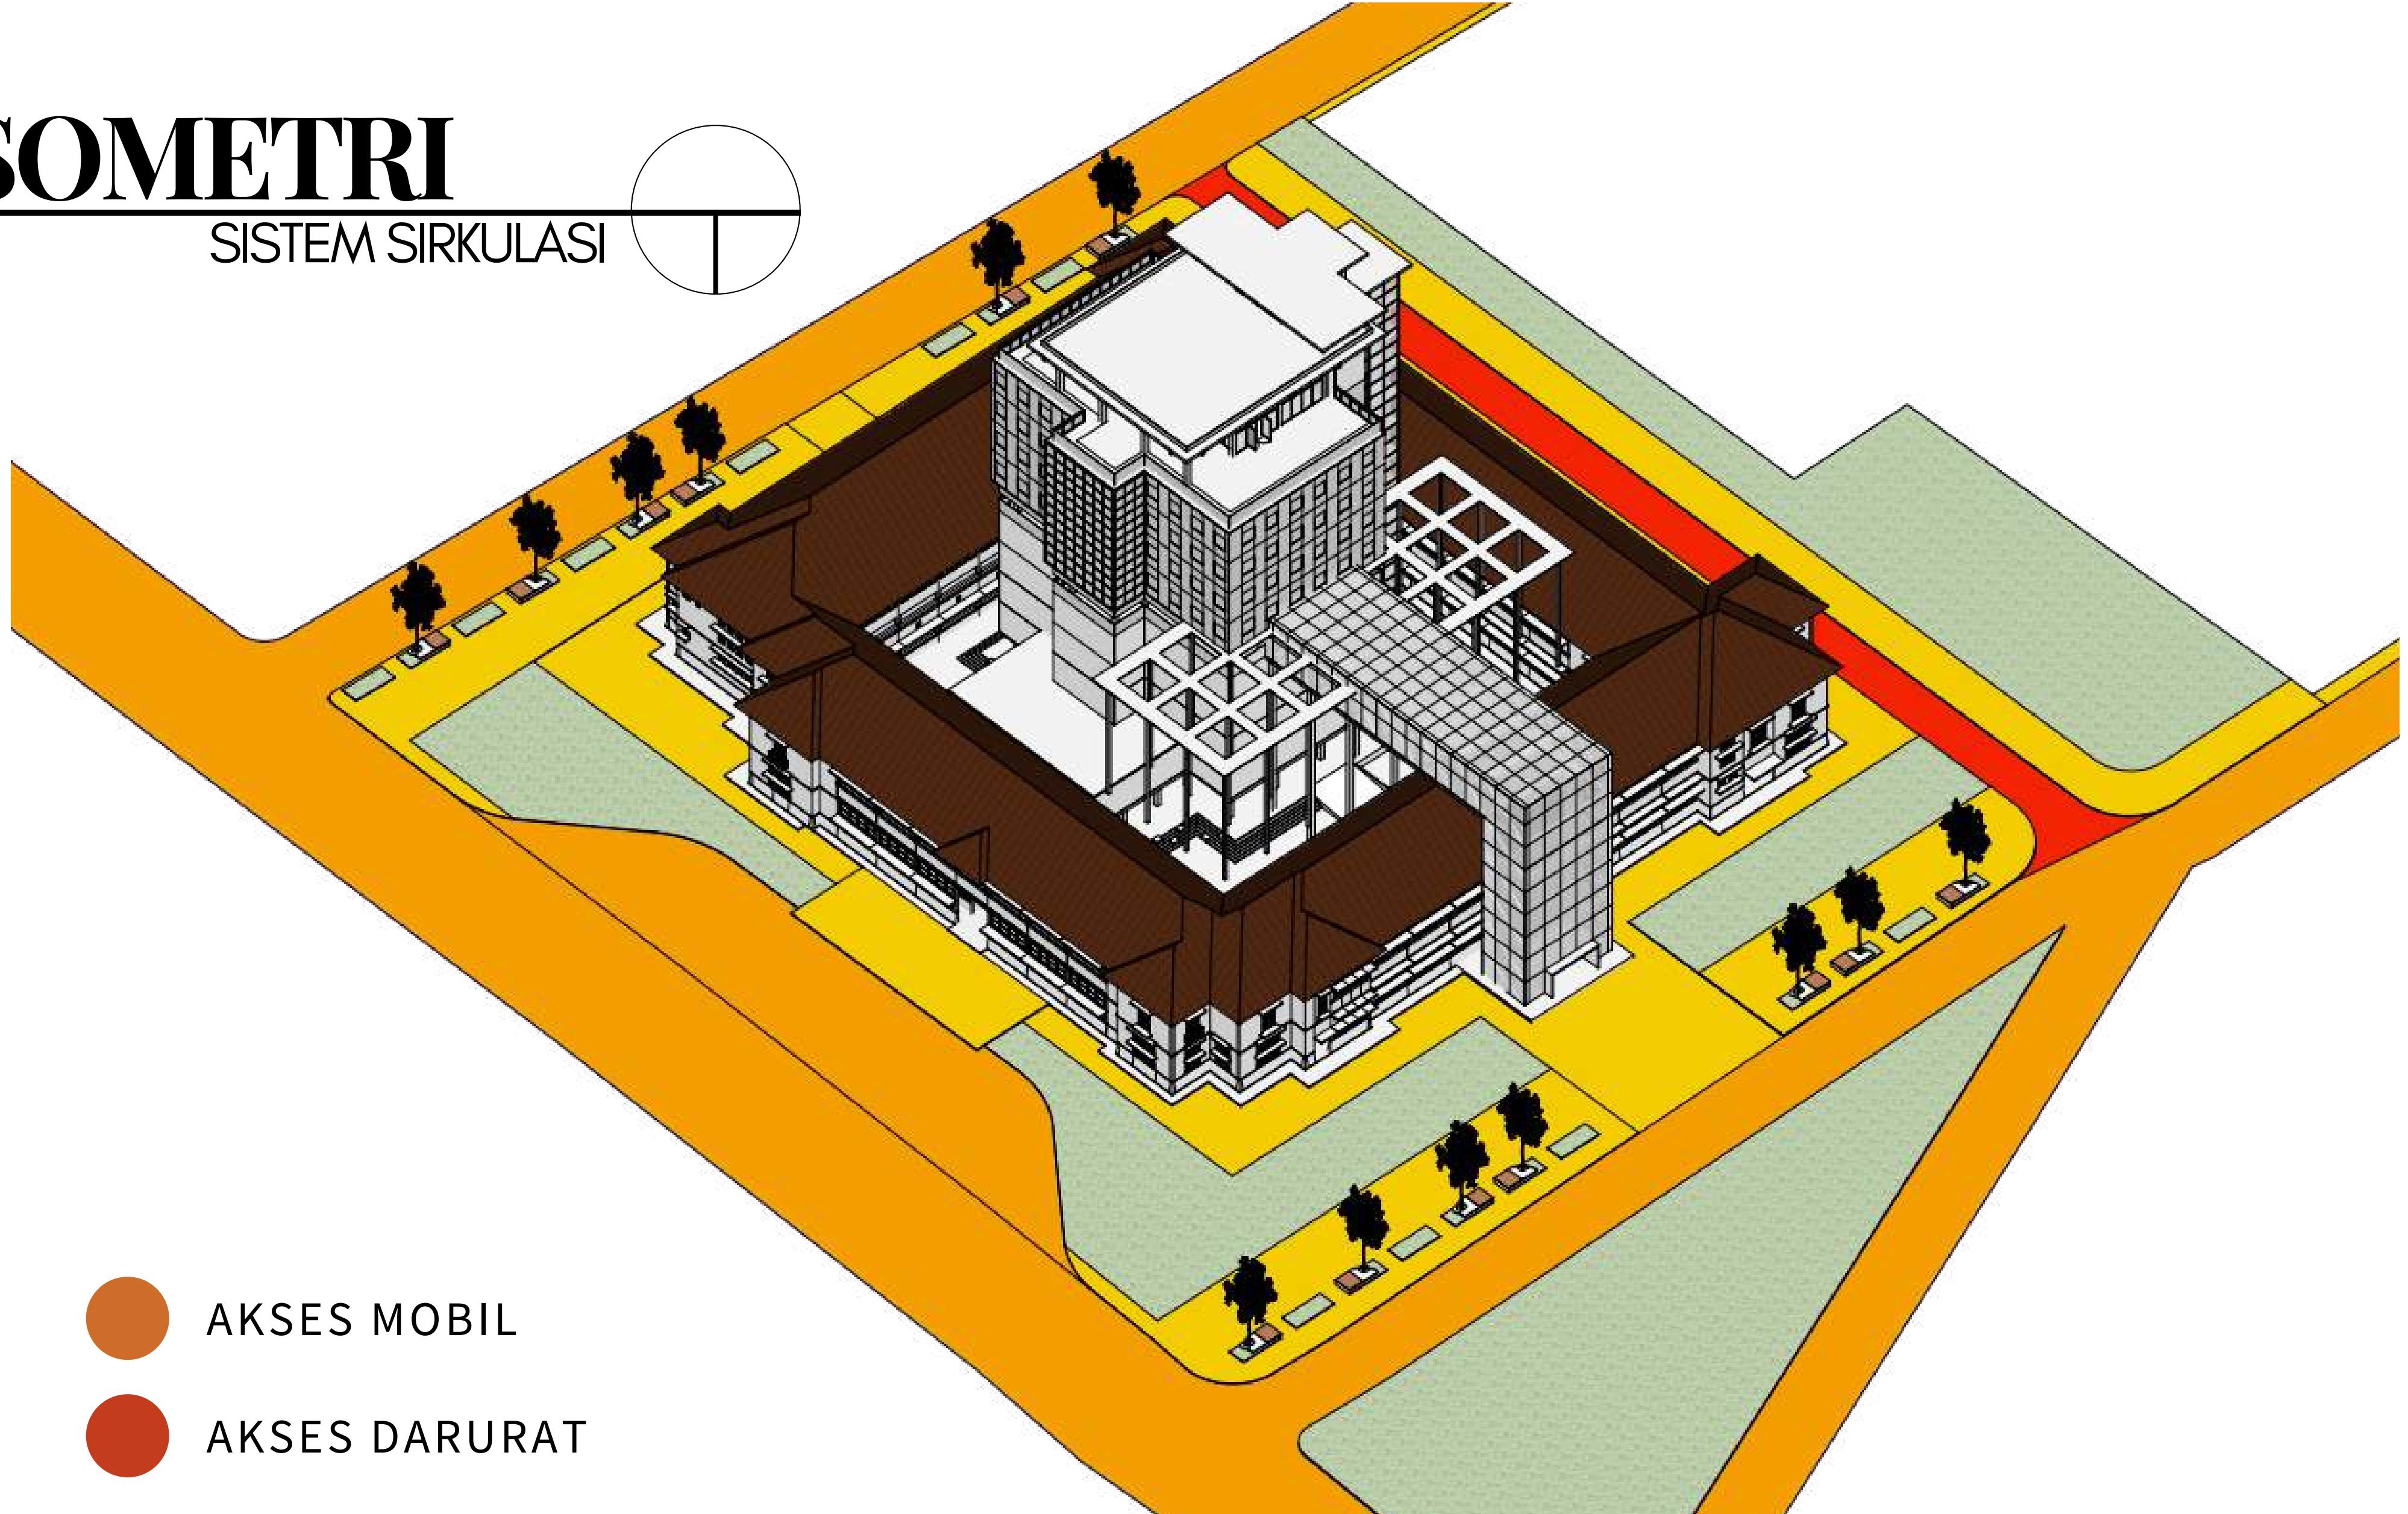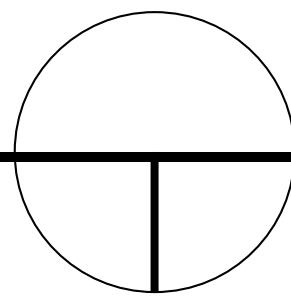

AKSES MOBIL



AKSES DARURAT



AKSES MANUSIA



DEPARTEMEN ARSITEKTUR
FAKULTAS TEKNIK
UNIVERSITAS HASANUDDIN

STUDIO AKHIR
PERANCANGAN
ARSITEKTUR

DOSEN PEMBIMBING
Ir. Ria Wikantari, M.Arch., Ph.D.
Ir. Abdul Mufti Radja, ST., MT., Ph.D.

MAHASISWA
Sitti Ainun Fitri

JUDUL TUGAS AKHIR
Mal Pelayanan Publik
Dengan Konsep Adaptive
Reuse bangunan Balaikota
Makassar (Gouverneur Kantoor)

NAMA GAMBAR
ISOMETRI



SKALA

NO. HAL

KETERANGAN

ISOMETRI

SISTEM SIRKULASI

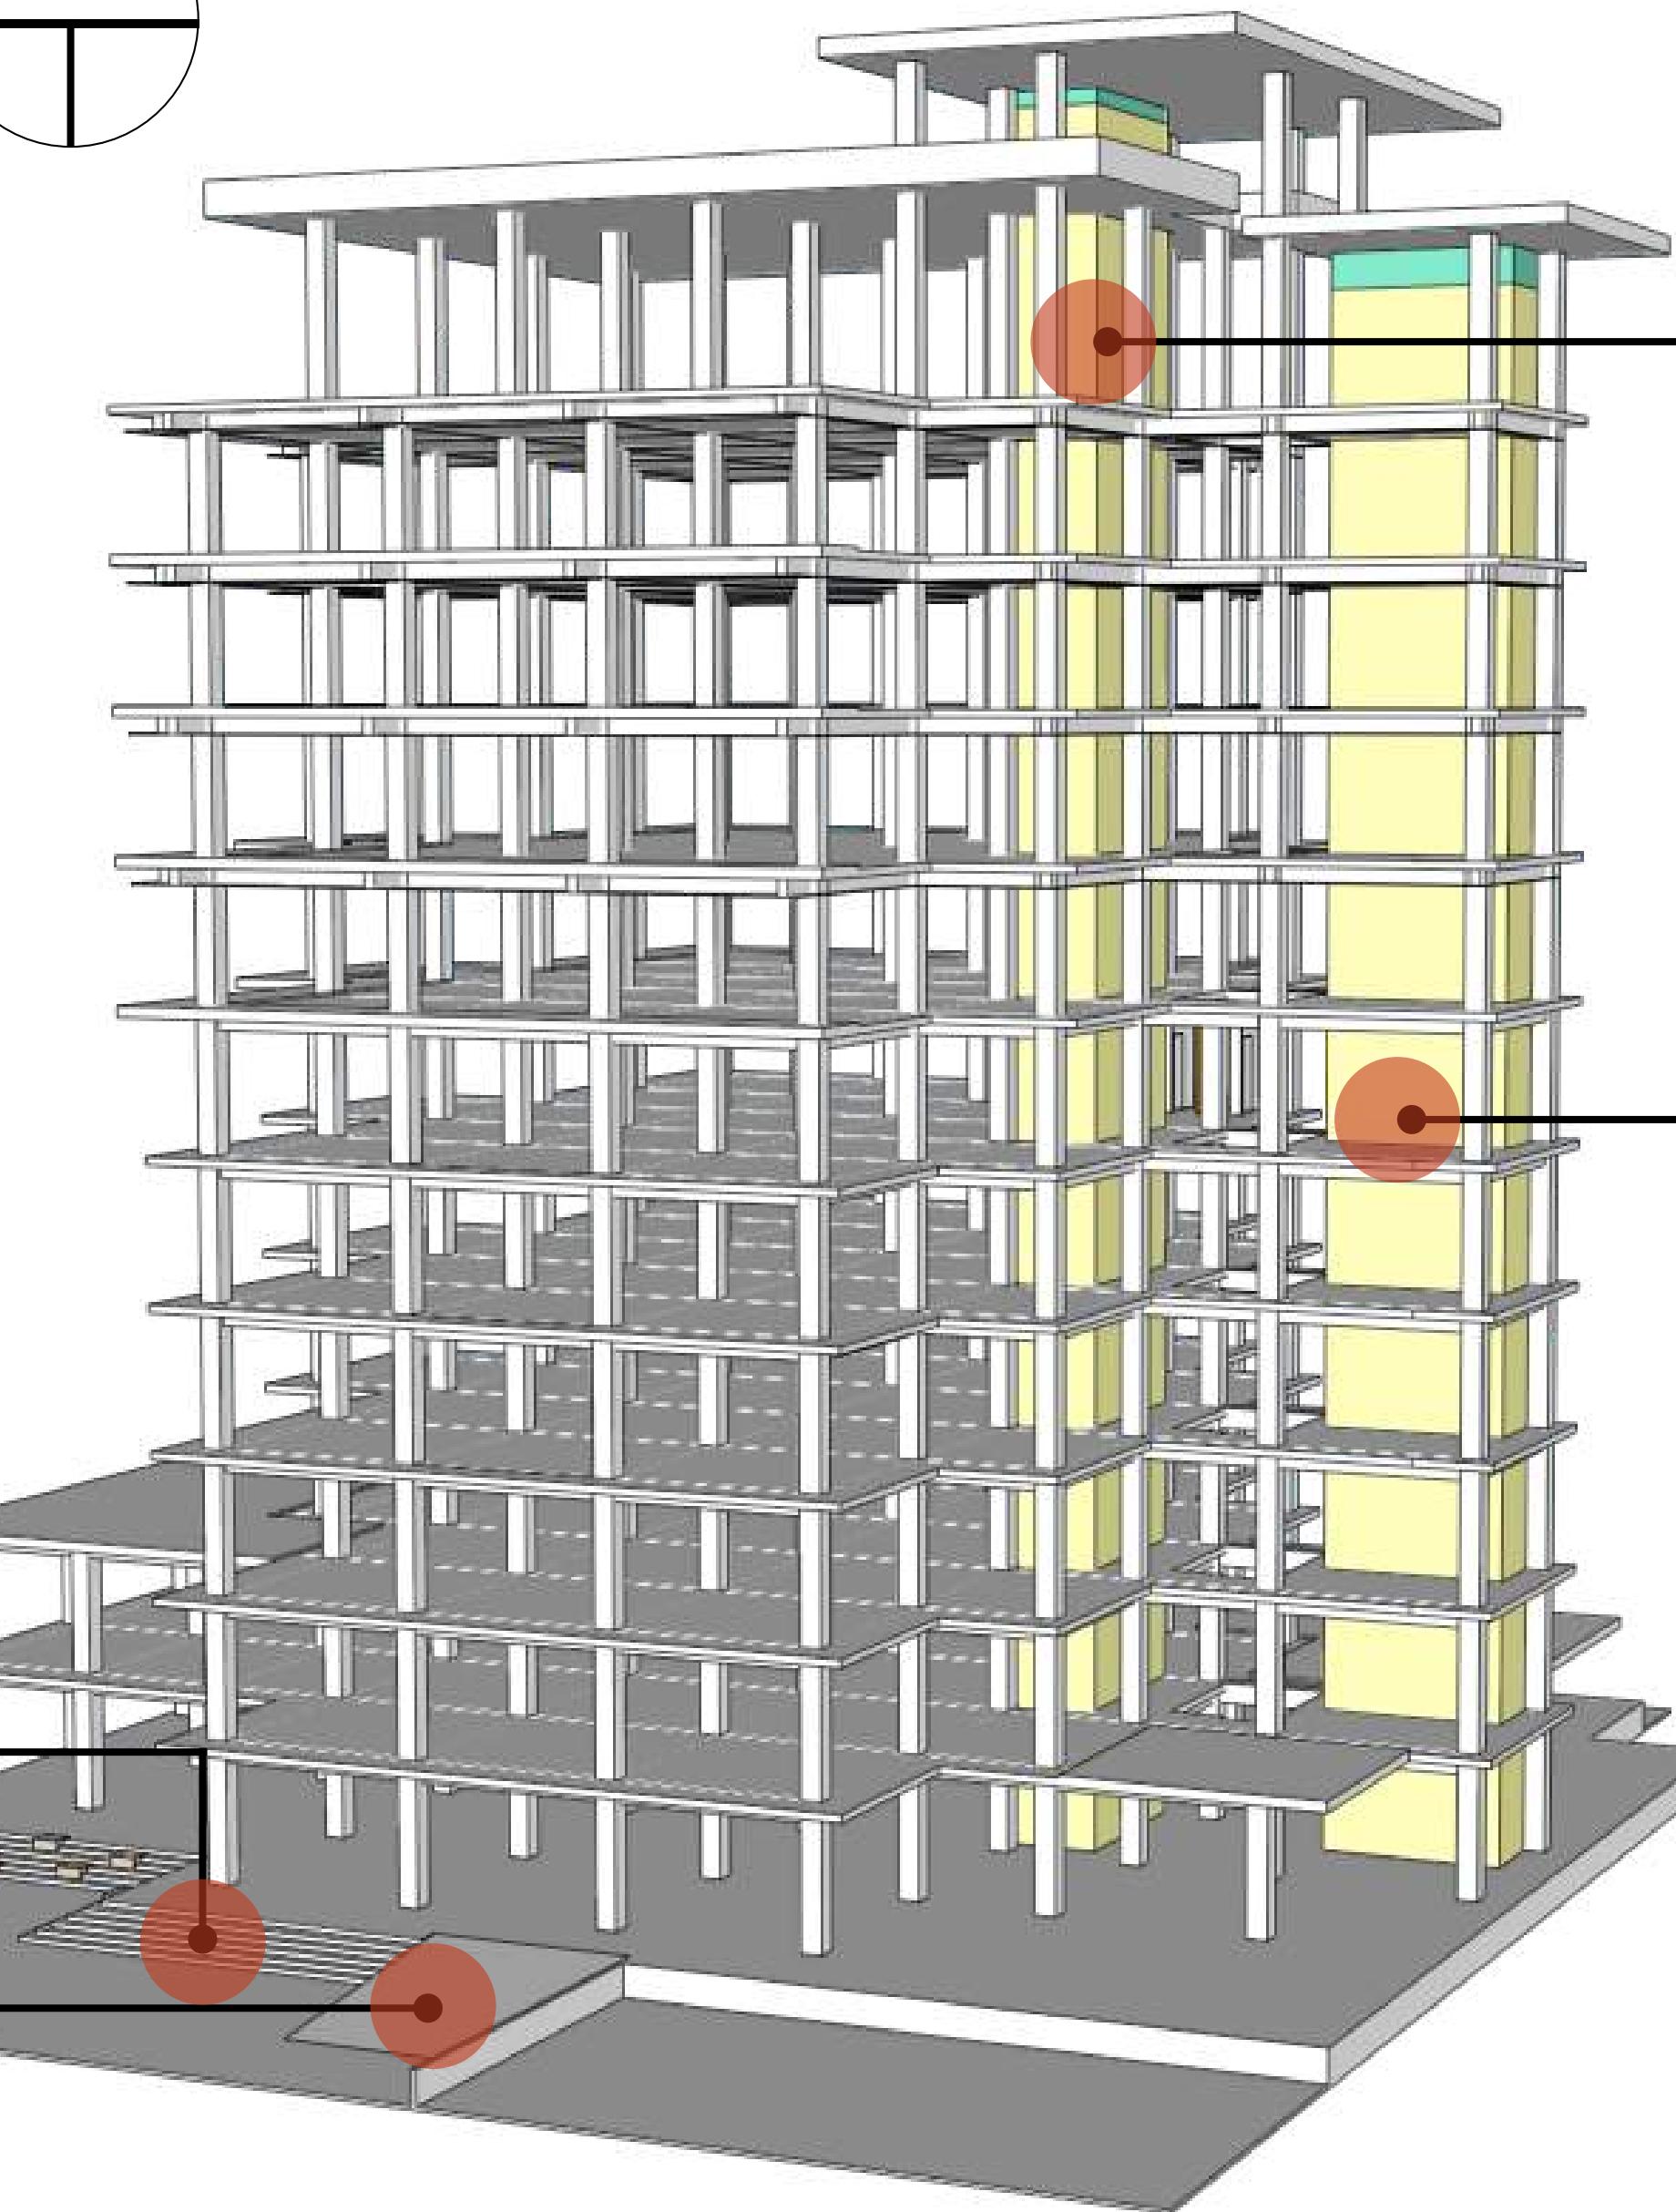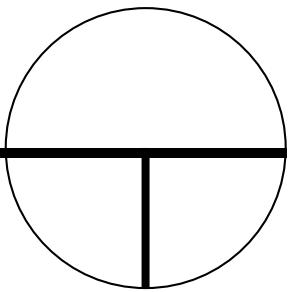

ELEVATOR A

ELEVATOR PENGUNJUNG LT 1- LT 6 DAN LT. 11

ELEVATOR B

ELEVATOR STAF SELURUH LANTAI

TANGGA

RAMP

AKSESIBILITAS PENYANDANG DISABILITAS



DEPARTEMEN ARSITEKTUR
FAKULTAS TEKNIK
UNIVERSITAS HASANUDDIN

STUDIO AKHIR
PERANCANGAN
ARSITEKTUR

DOSEN PEMBIMBING
Ir. Ria Wikantari, M.Arch., Ph.D.
Ir. Abdul Mufti Radja, ST., MT., Ph.D.

MAHASISWA
Sitti Ainun Fitri

JUDUL TUGAS AKHIR
Mal Pelayanan Publik
Dengan Konsep Adaptive
Reuse bangunan Balaikota
Makassar (Gouverneur Kantoor)

NAMA GAMBAR
ISOMETRI


SKALA

NO. HAL

KETERANGAN


ISOMETRI

SISTEM UTILITAS

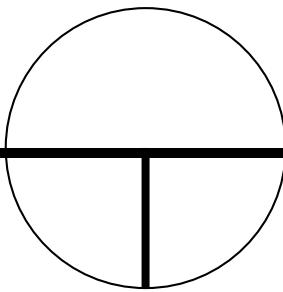

WATER TANK

LAVOTARY

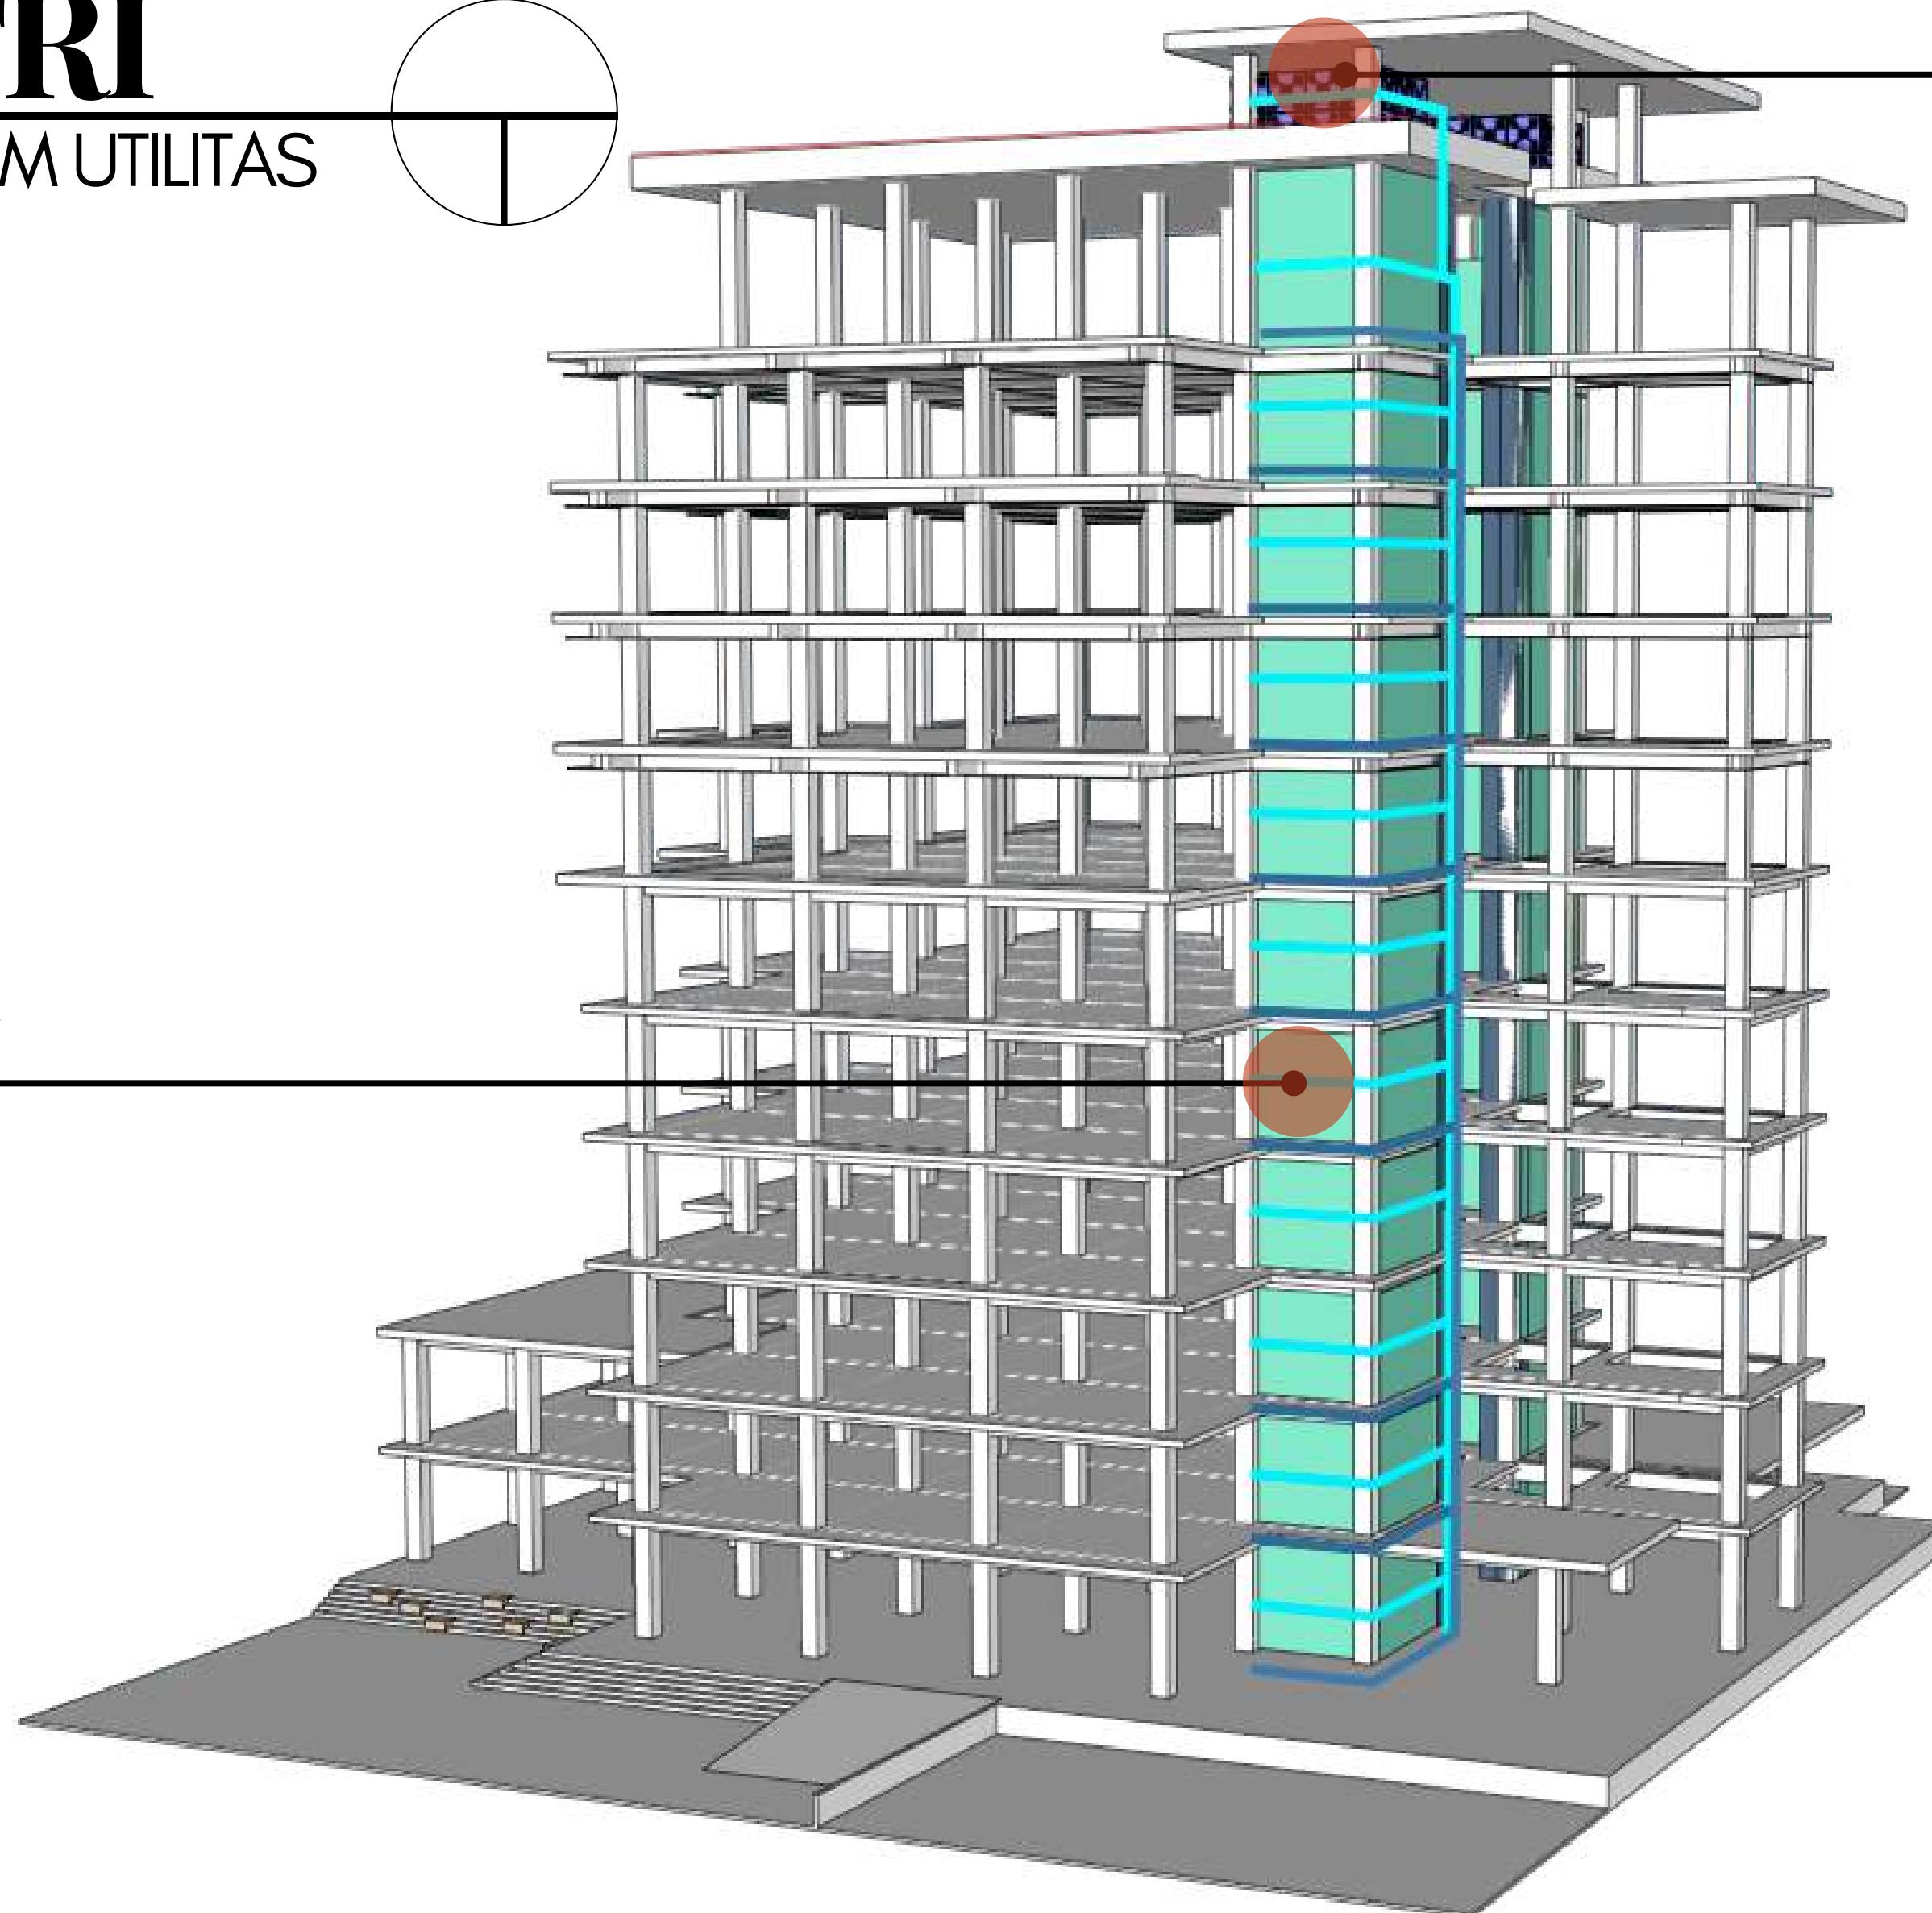

AIR BERSIH

AIR KOTOR



DEPARTEMEN ARSITEKTUR
FAKULTAS TEKNIK
UNIVERSITAS HASANUDDIN

STUDIO AKHIR
PERANCANGAN
ARSITEKTUR

DOSEN PEMBIMBING
Ir. Ria Wikantari, M.Arch., Ph.D.
Ir. Abdul Mufti Radja, ST., MT., Ph.D.

MAHASISWA
Sitti Ainun Fitri

JUDUL TUGAS AKHIR
Mal Pelayanan Publik
Dengan Konsep Adaptive
Reuse bangunan Balaikota
Makassar (Gouverneur Kantoor)



NAMA GAMBAR
ISOMETRI

SKALA

NO. HAL

KETERANGAN


UTILITAS

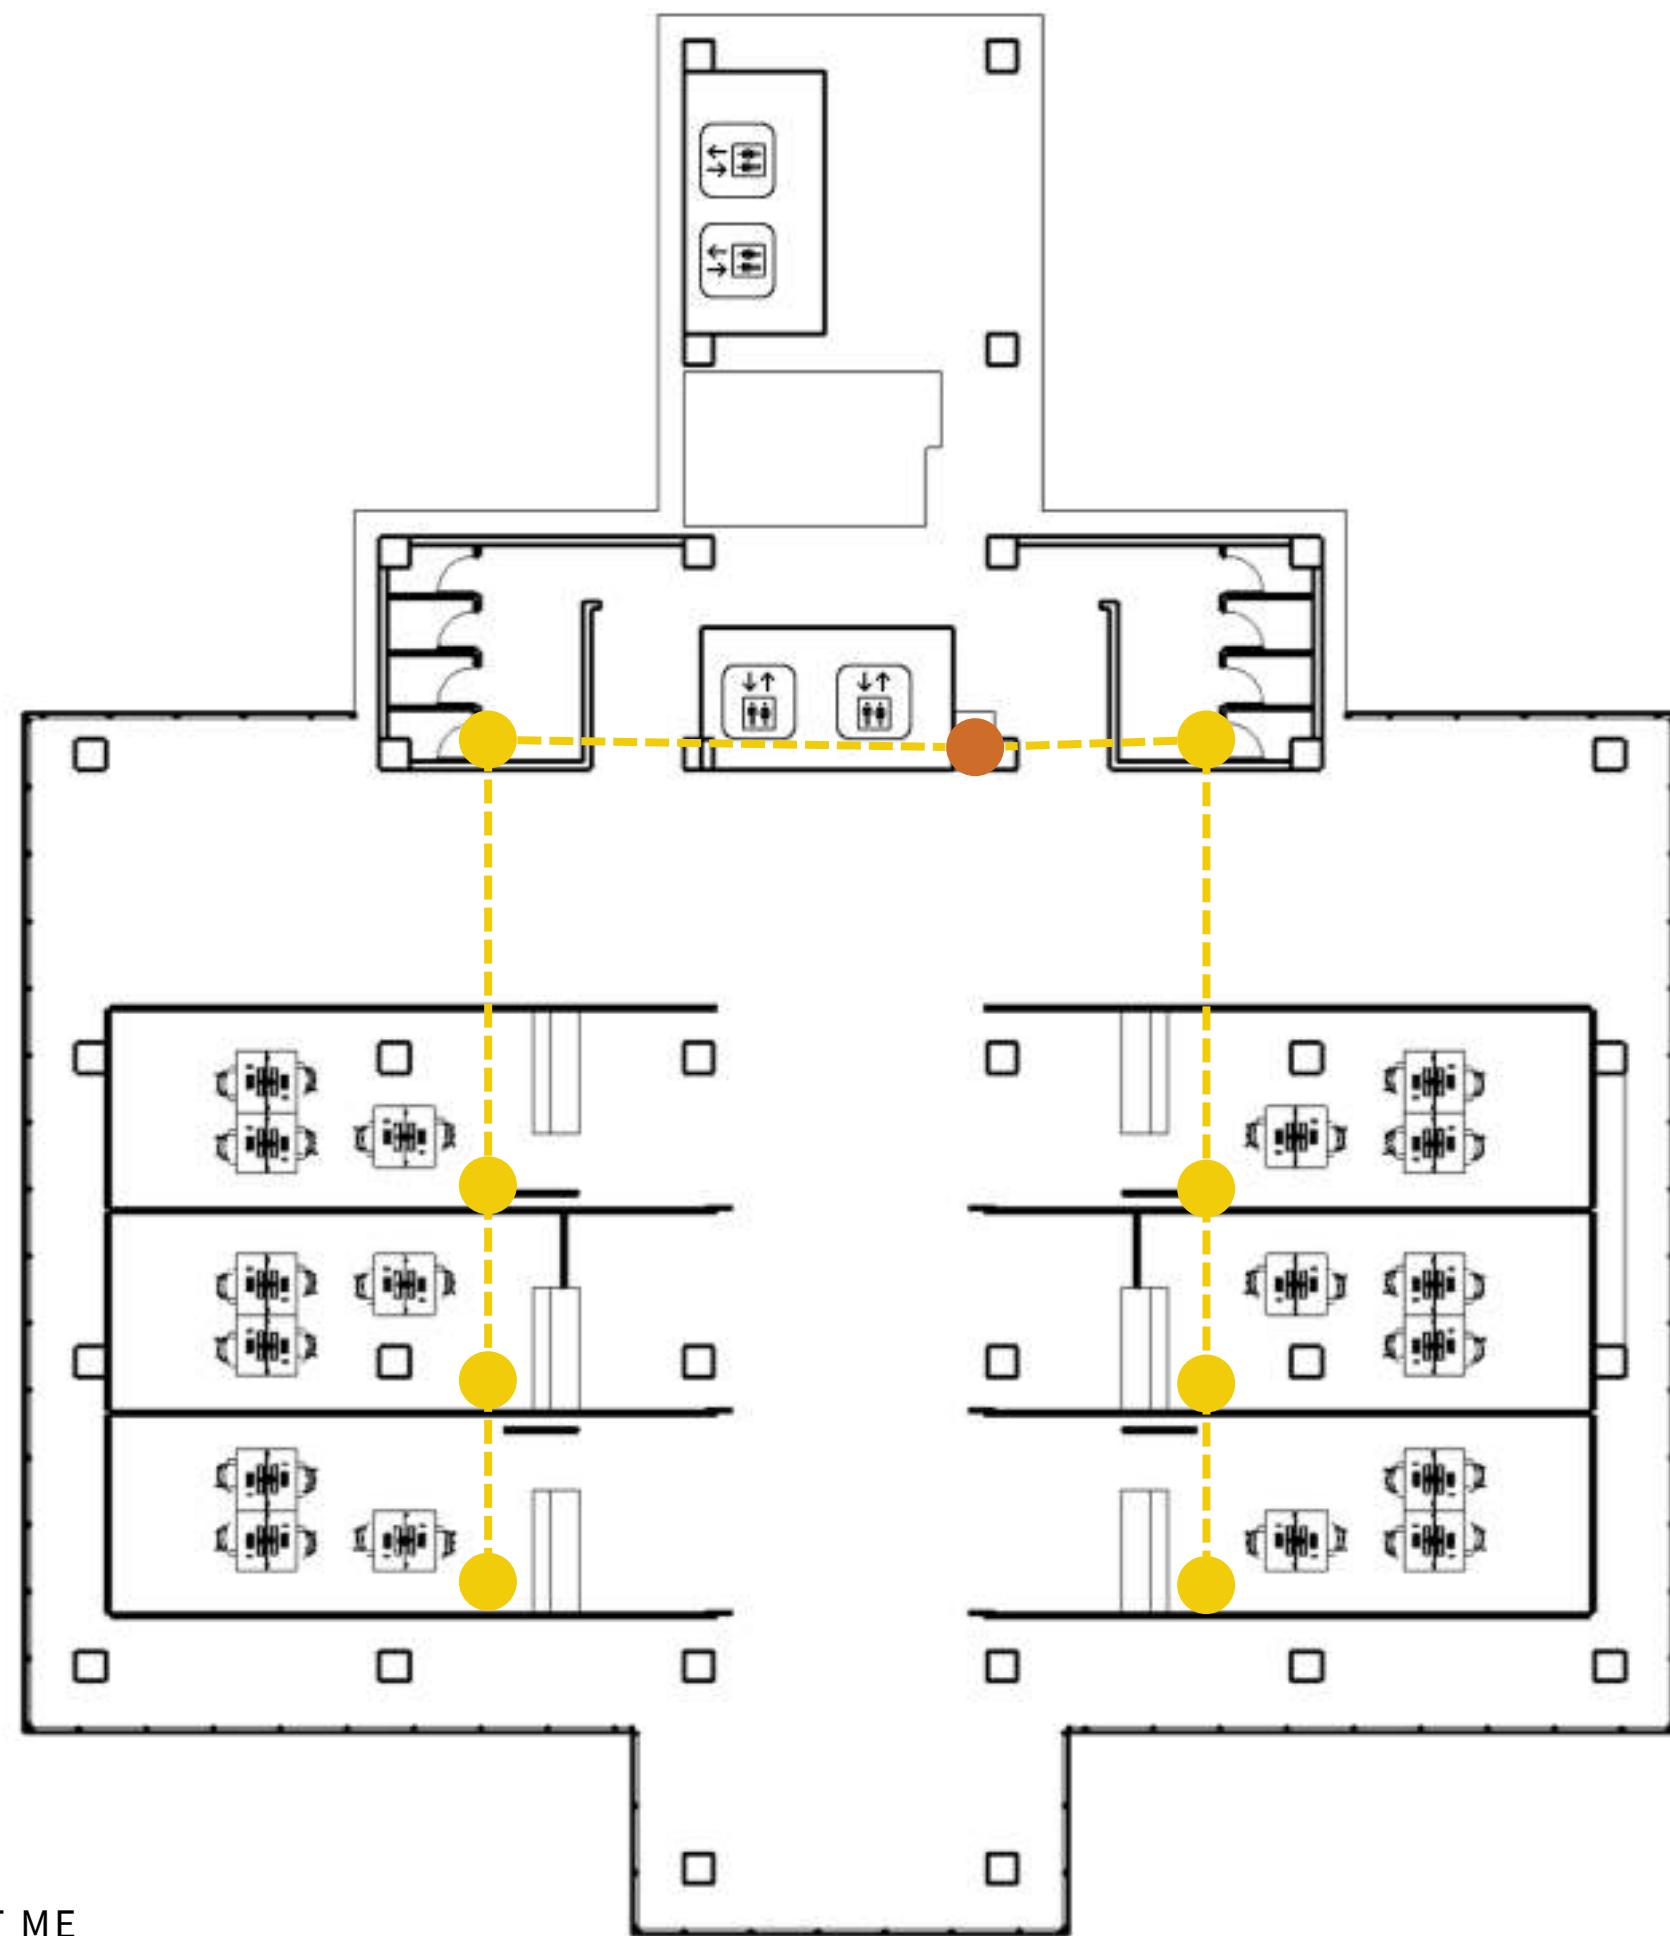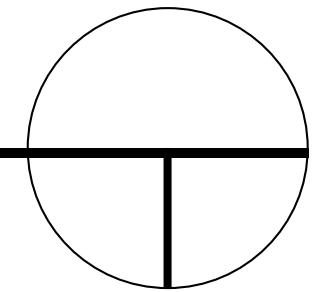

SISTEM MEKANIKAL ELEKTRIKAL

SHAFT ME

JARINGAN KELISTRIKAN

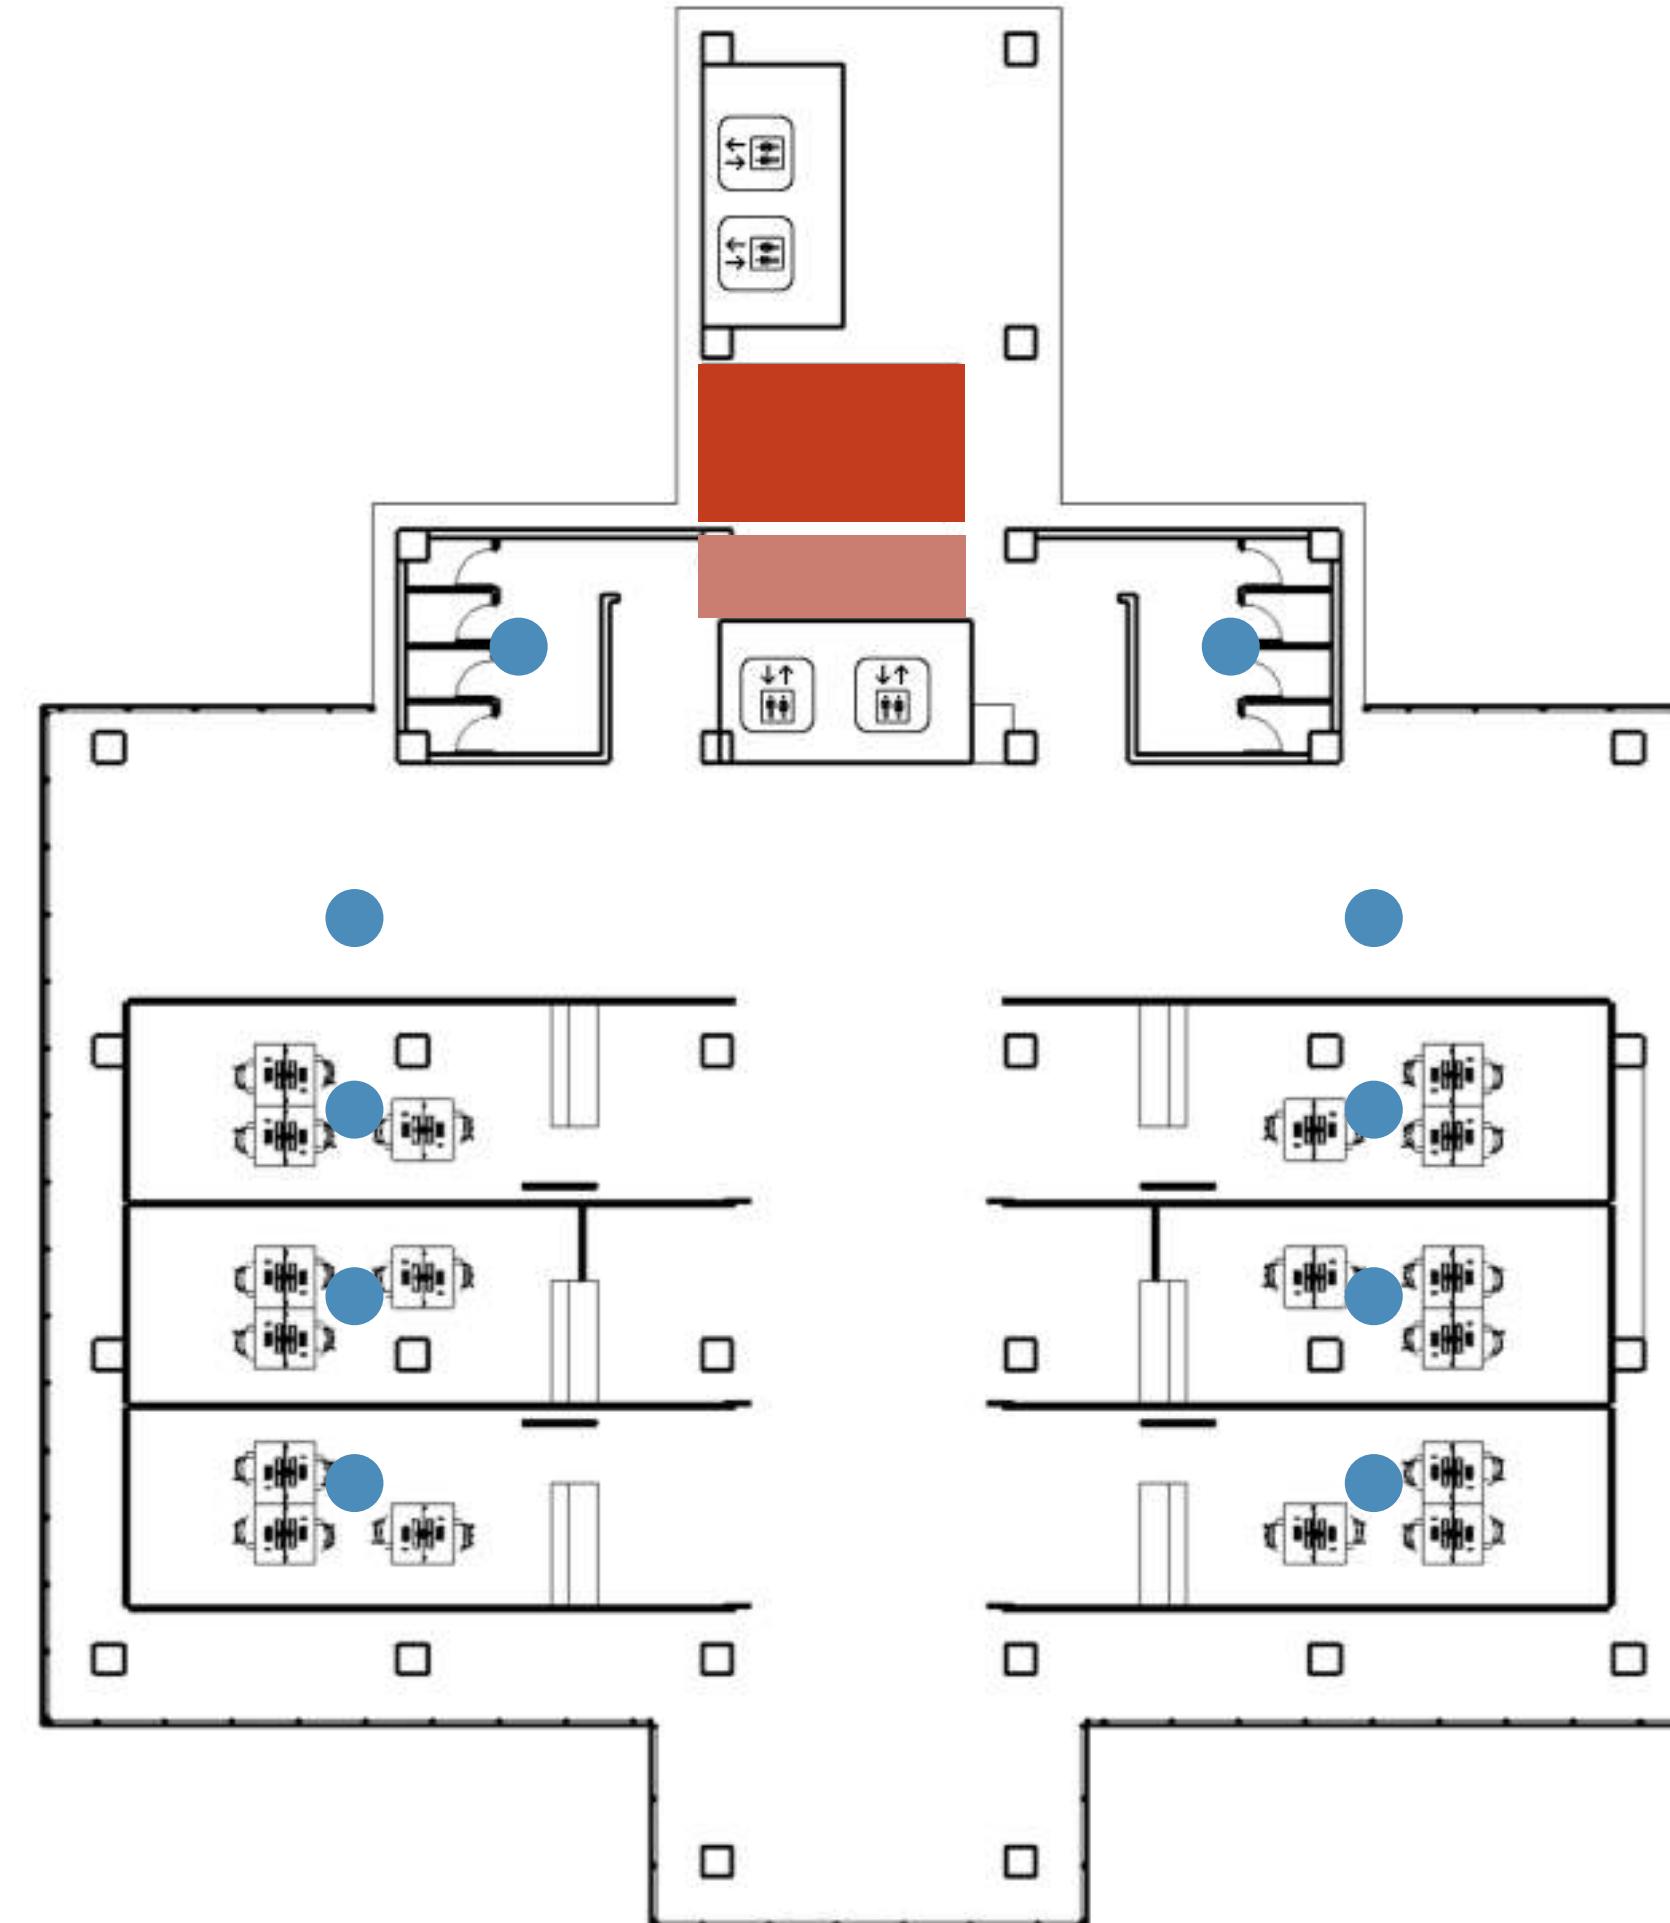

SISTEM MITIGASI BENCANA

SMOKE DETECTOR SPRINKLER

HIDRANT BOX

TANGGA DARURAT



DEPARTEMEN ARSITEKTUR
FAKULTAS TEKNIK
UNIVERSITAS HASANUDDIN

STUDIO AKHIR
PERANCANGAN
ARSITEKTUR

DOSEN PEMBIMBING
Ir. Ria Wikantari, M.Arch., Ph.D.
Ir. Abdul Mufti Radja, ST., MT., Ph.D.

MAHASISWA
Sitti Ainun Fitri

JUDUL TUGAS AKHIR
Mal Pelayanan Publik
Dengan Konsep Adaptive
Reuse bangunan Balaikota
Makassar (Gouverneur Kantoor)

NAMA GAMBAR
ISOMETRI


SKALA

NO. HAL

KETERANGAN

ISOMETRI

SISTEM MEKANIKAL ELEKTRIKAL

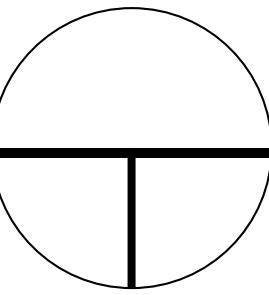

MESIN ELVATOR

SHAFT (ME)



DEPARTEMEN ARSITEKTUR
FAKULTAS TEKNIK
UNIVERSITAS HASANUDDIN

STUDIO AKHIR
PERANCANGAN
ARSITEKTUR

DOSEN PEMBIMBING
Ir. Ria Wikantari, M.Arch., Ph.D.
Ir. Abdul Mufti Radja, ST., MT., Ph.D.

MAHASISWA
Sitti Ainun Fitri

JUDUL TUGAS AKHIR
Mal Pelayanan Publik
Dengan Konsep Adaptive
Reuse bangunan Balaikota
Makassar (Gouverneur Kantoor)

NAMA GAMBAR
ISOMETRI



SKALA

NO. HAL

KETERANGAN

ISOMETRI

SISTEM MITIGASI BENCANA

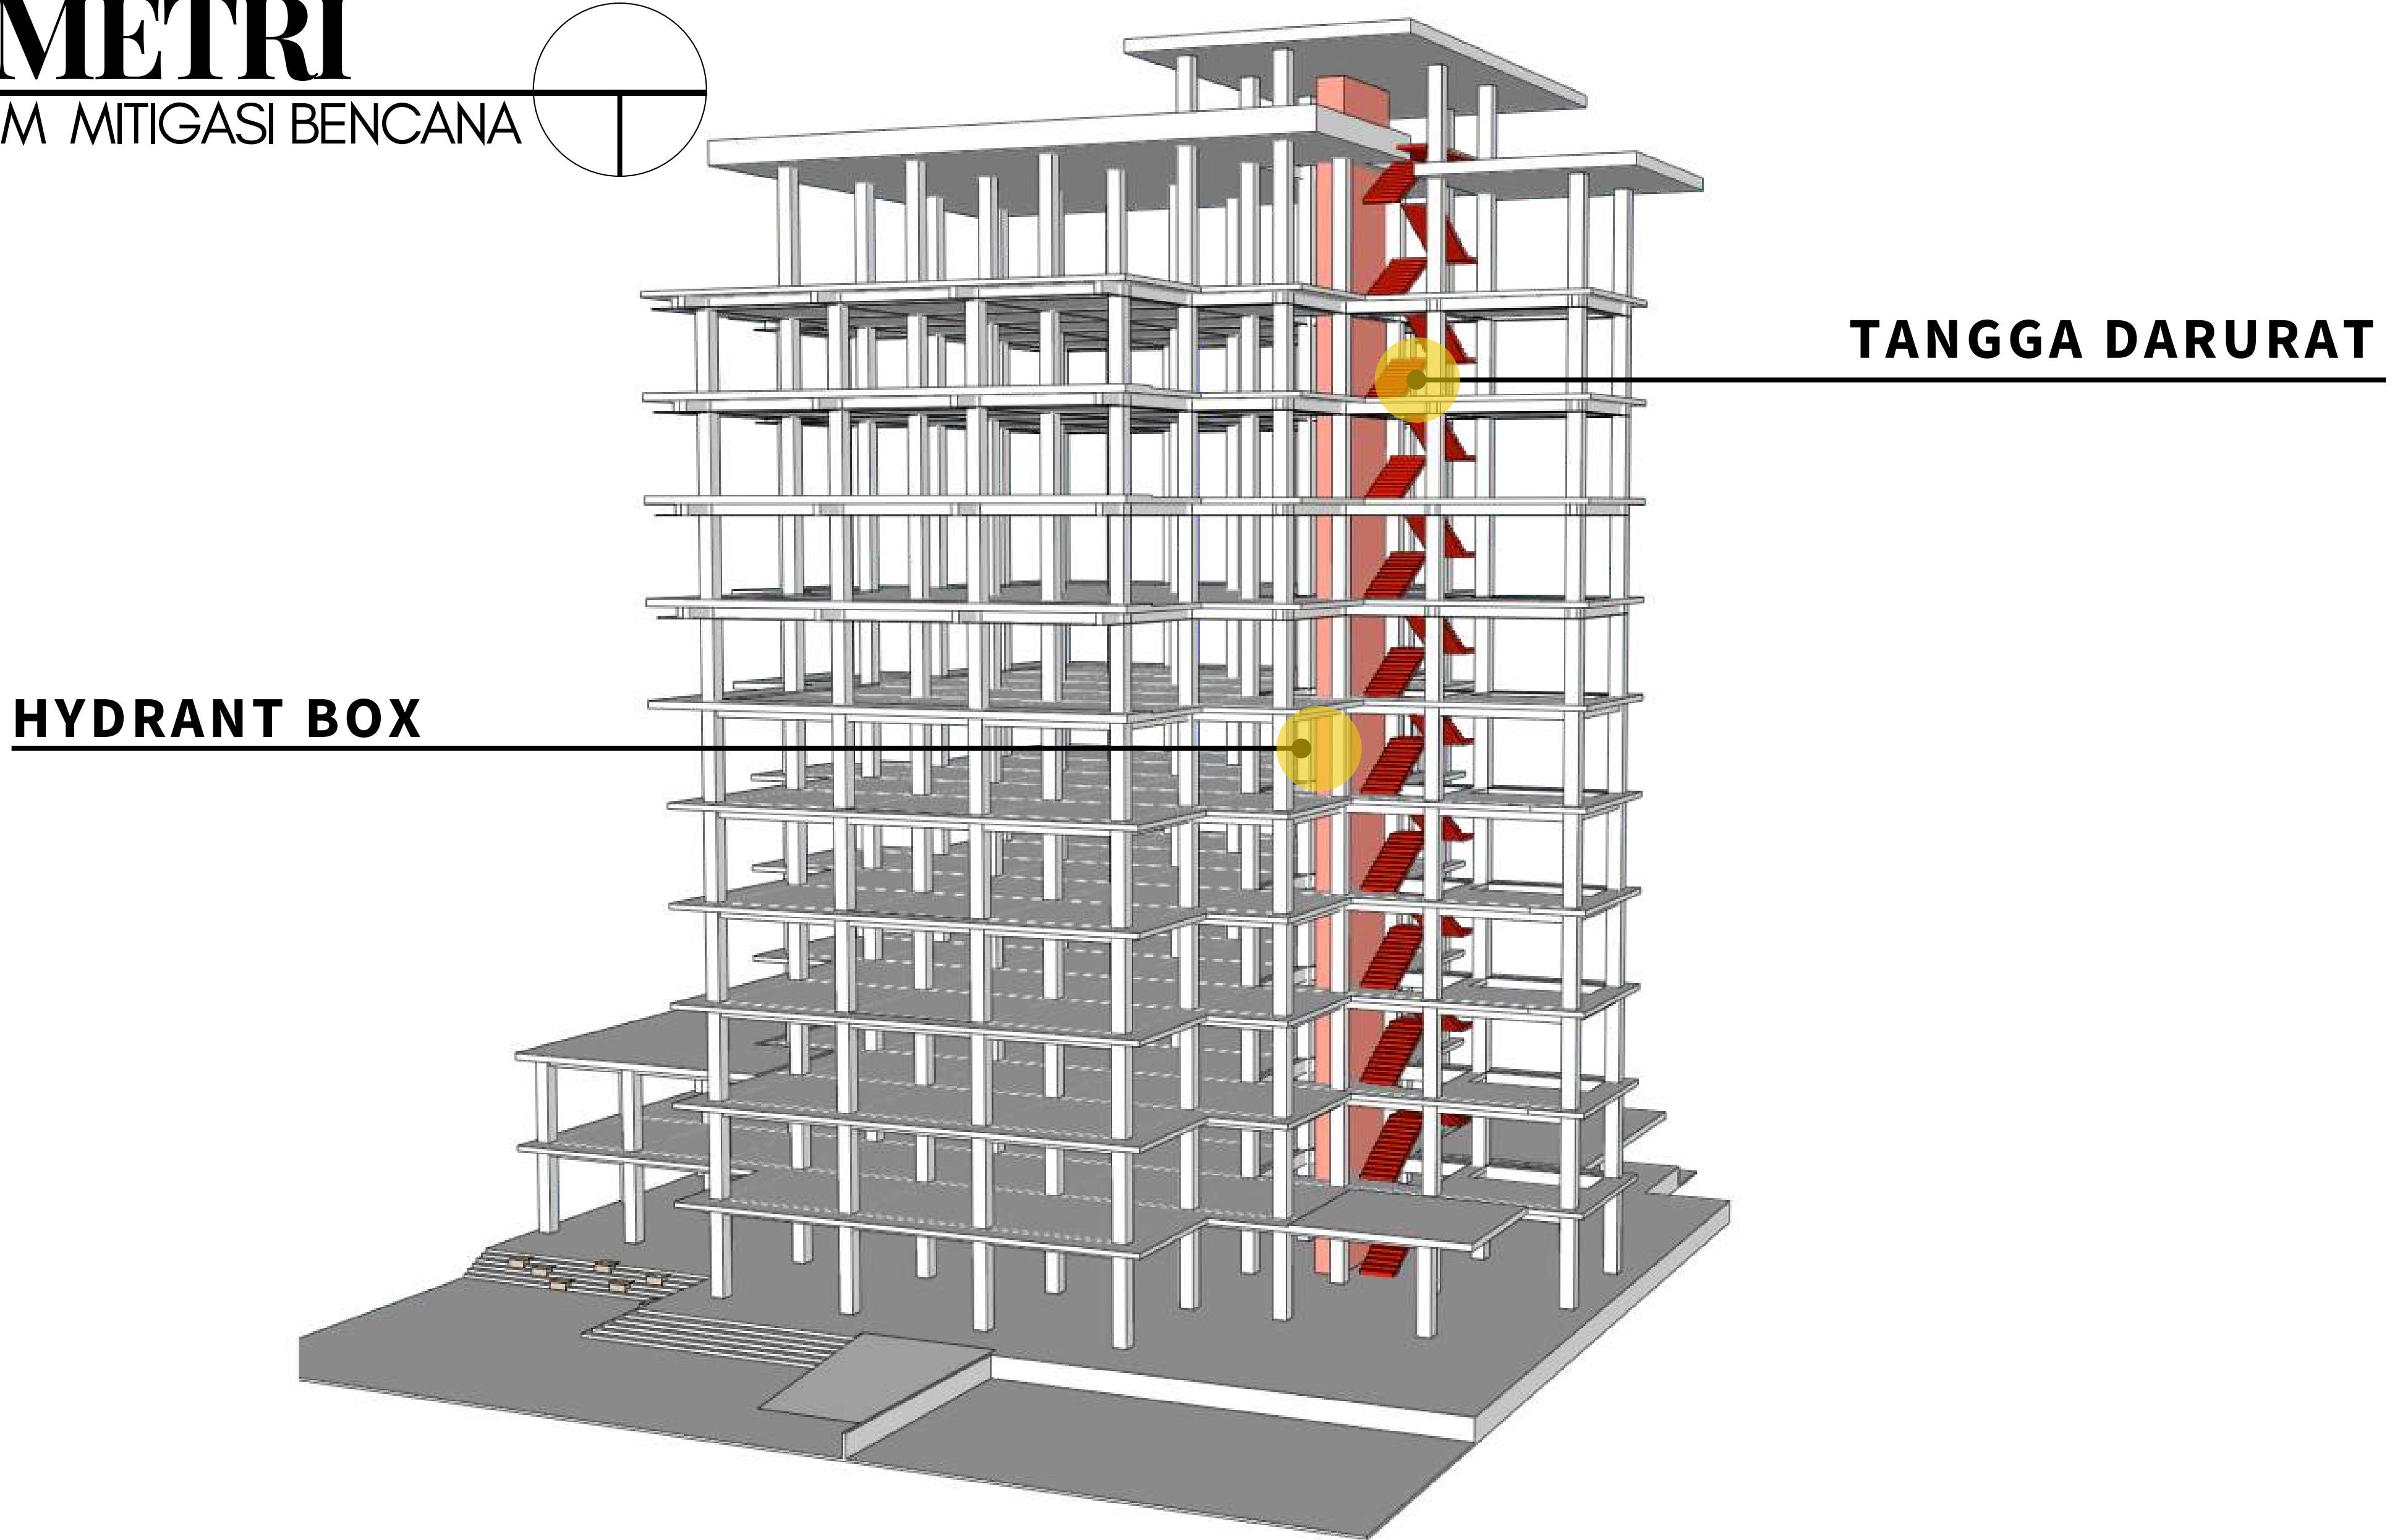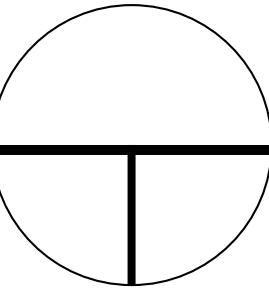

DEPARTEMEN ARSITEKTUR
FAKULTAS TEKNIK
UNIVERSITAS HASANUDDIN

STUDIO AKHIR
PERANCANGAN
ARSITEKTUR

DOSEN PEMBIMBING
Ir. Ria Wikantari, M.Arch., Ph.D.
Ir. Abdul Mufti Radja, ST., MT., Ph.D.

MAHASISWA
Sitti Ainun Fitri

JUDUL TUGAS AKHIR
Mal Pelayanan Publik
Dengan Konsep Adaptive
Reuse bangunan Balaikota
Makassar (Gouverneur Kantoor)

NAMA GAMBAR
ISOMETRI


SKALA

NO. HAL


KETERANGAN

ISOMETRI


SISTEM PENANGKAL PETIR

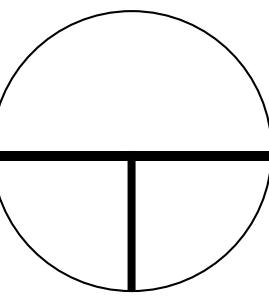

SISTEM FARADAY

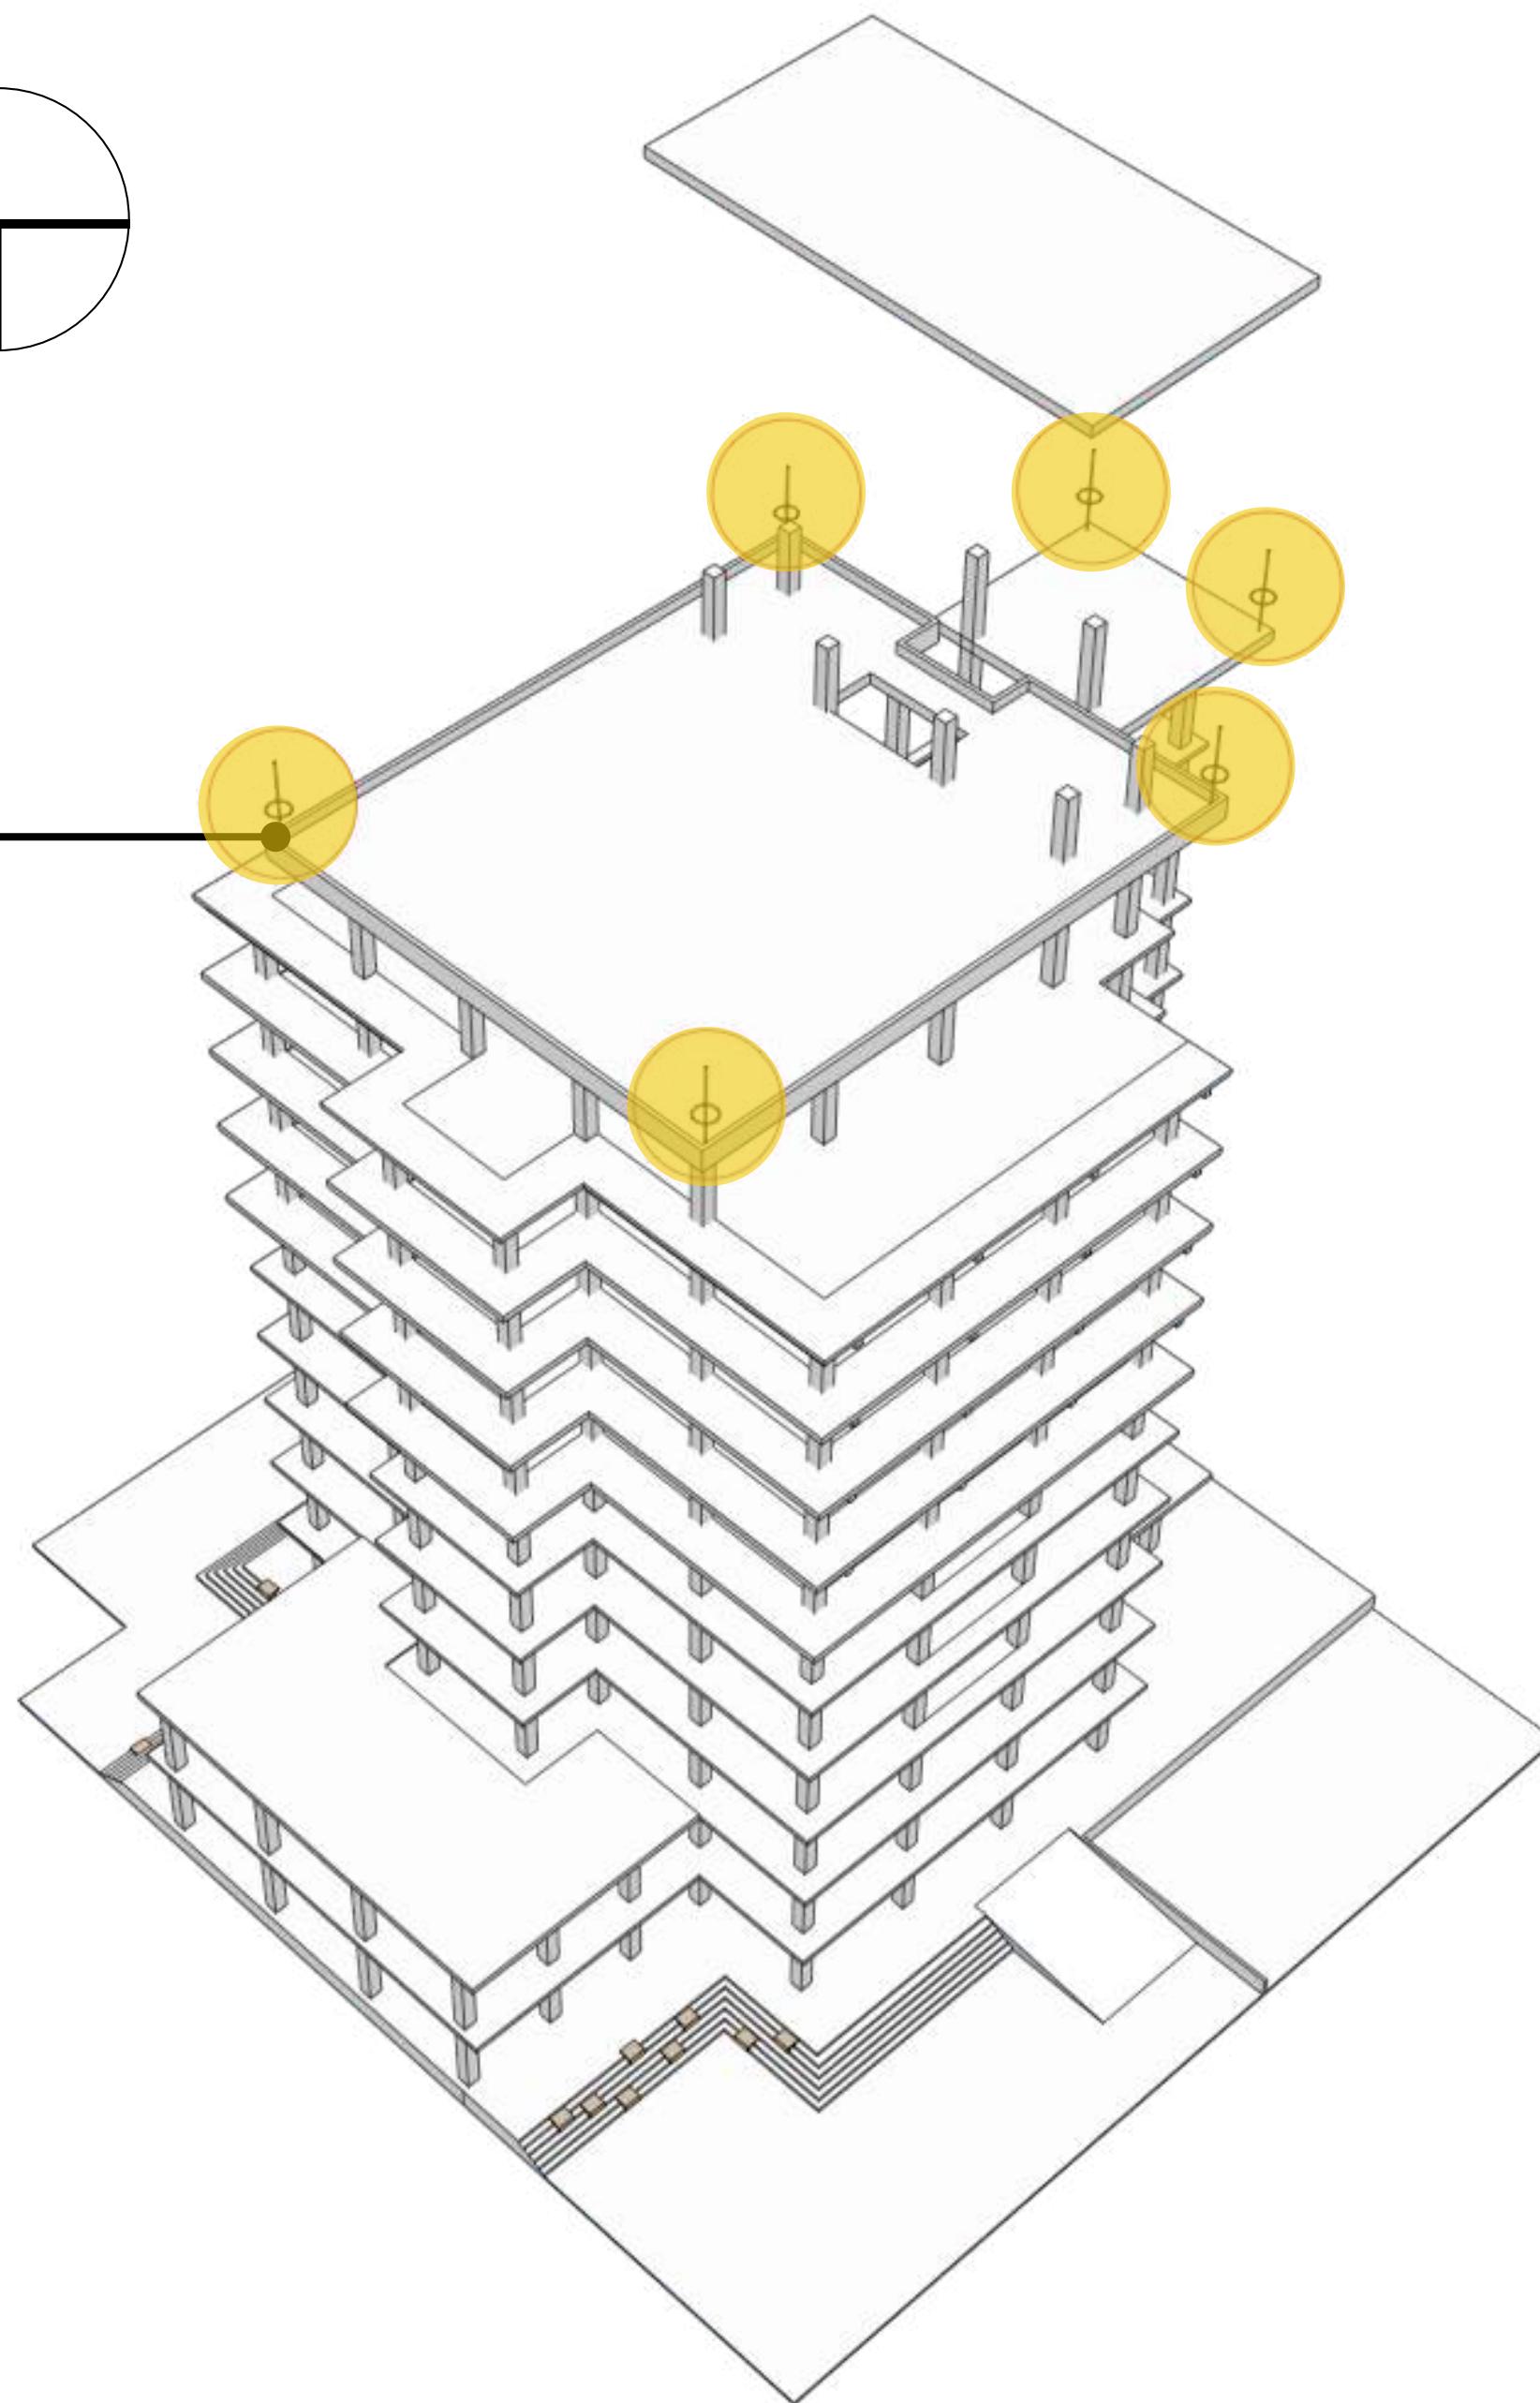

SISTEM FARADAY

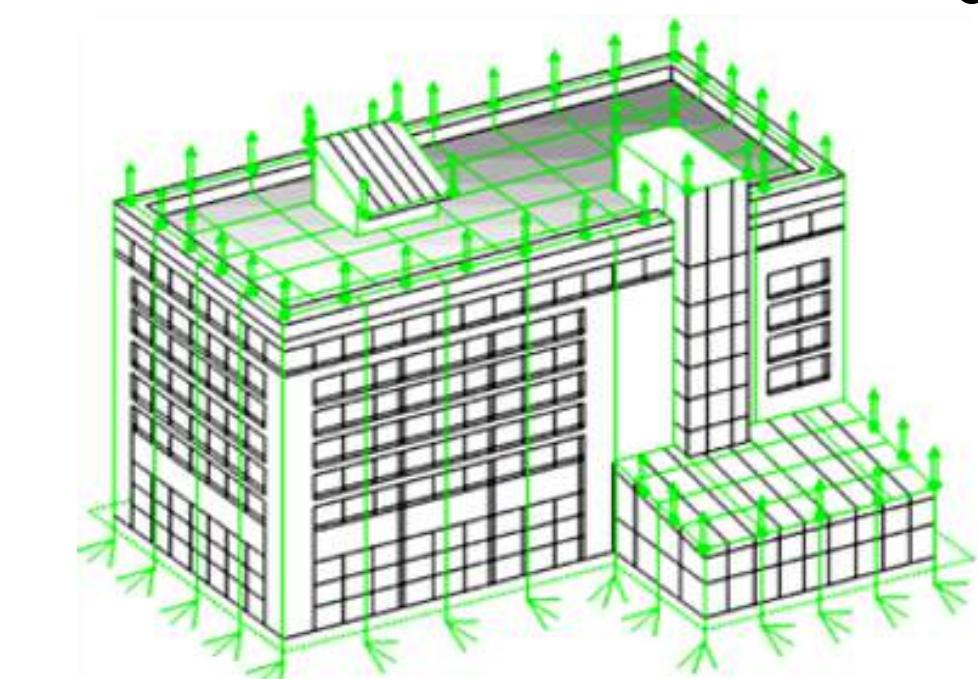

rangkaian jalur elektris dari bagian atas bangunan menuju tanah atau grounding dengan beberapa jalur penurunan kabel penangkal petir atau anti petir, sehingga menghasilkan jalur konduktor berbentuk sangkar yang melindungi bangunan dari sambaran petir.



DEPARTEMEN ARSITEKTUR
FAKULTAS TEKNIK
UNIVERSITAS HASANUDDIN

STUDIO AKHIR
PERANCANGAN
ARSITEKTUR

DOSEN PEMBIMBING
Ir. Ria Wikantari, M.Arch., Ph.D.
Ir. Abdul Mufti Radja, ST., MT., Ph.D.

MAHASISWA
Sitti Ainun Fitri


JUDUL TUGAS AKHIR
Mal Pelayanan Publik
Dengan Konsep Adaptive
Reuse bangunan Balaikota
Makassar (Gouverneur Kantoor)

NAMA GAMBAR
ISOMETRI

SKALA


NO. HAL

KETERANGAN

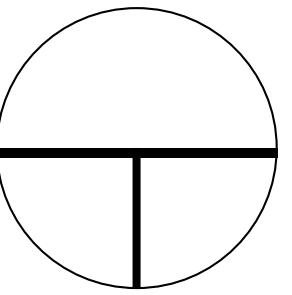


SATUAN PENGAMANAN

Desain mencoba mengekspos bangunan agar budaya agar dapat dilihat secara langsung, sehingga dalam desain menghilangkan pagar atau pembatas yang dapat menghalangi pandangan. Oleh karena itu **Satuan Pengamanan** ada di tiap akses masuk bangunan. Dan penggunaan **CCTV** pada tiap ruangan.

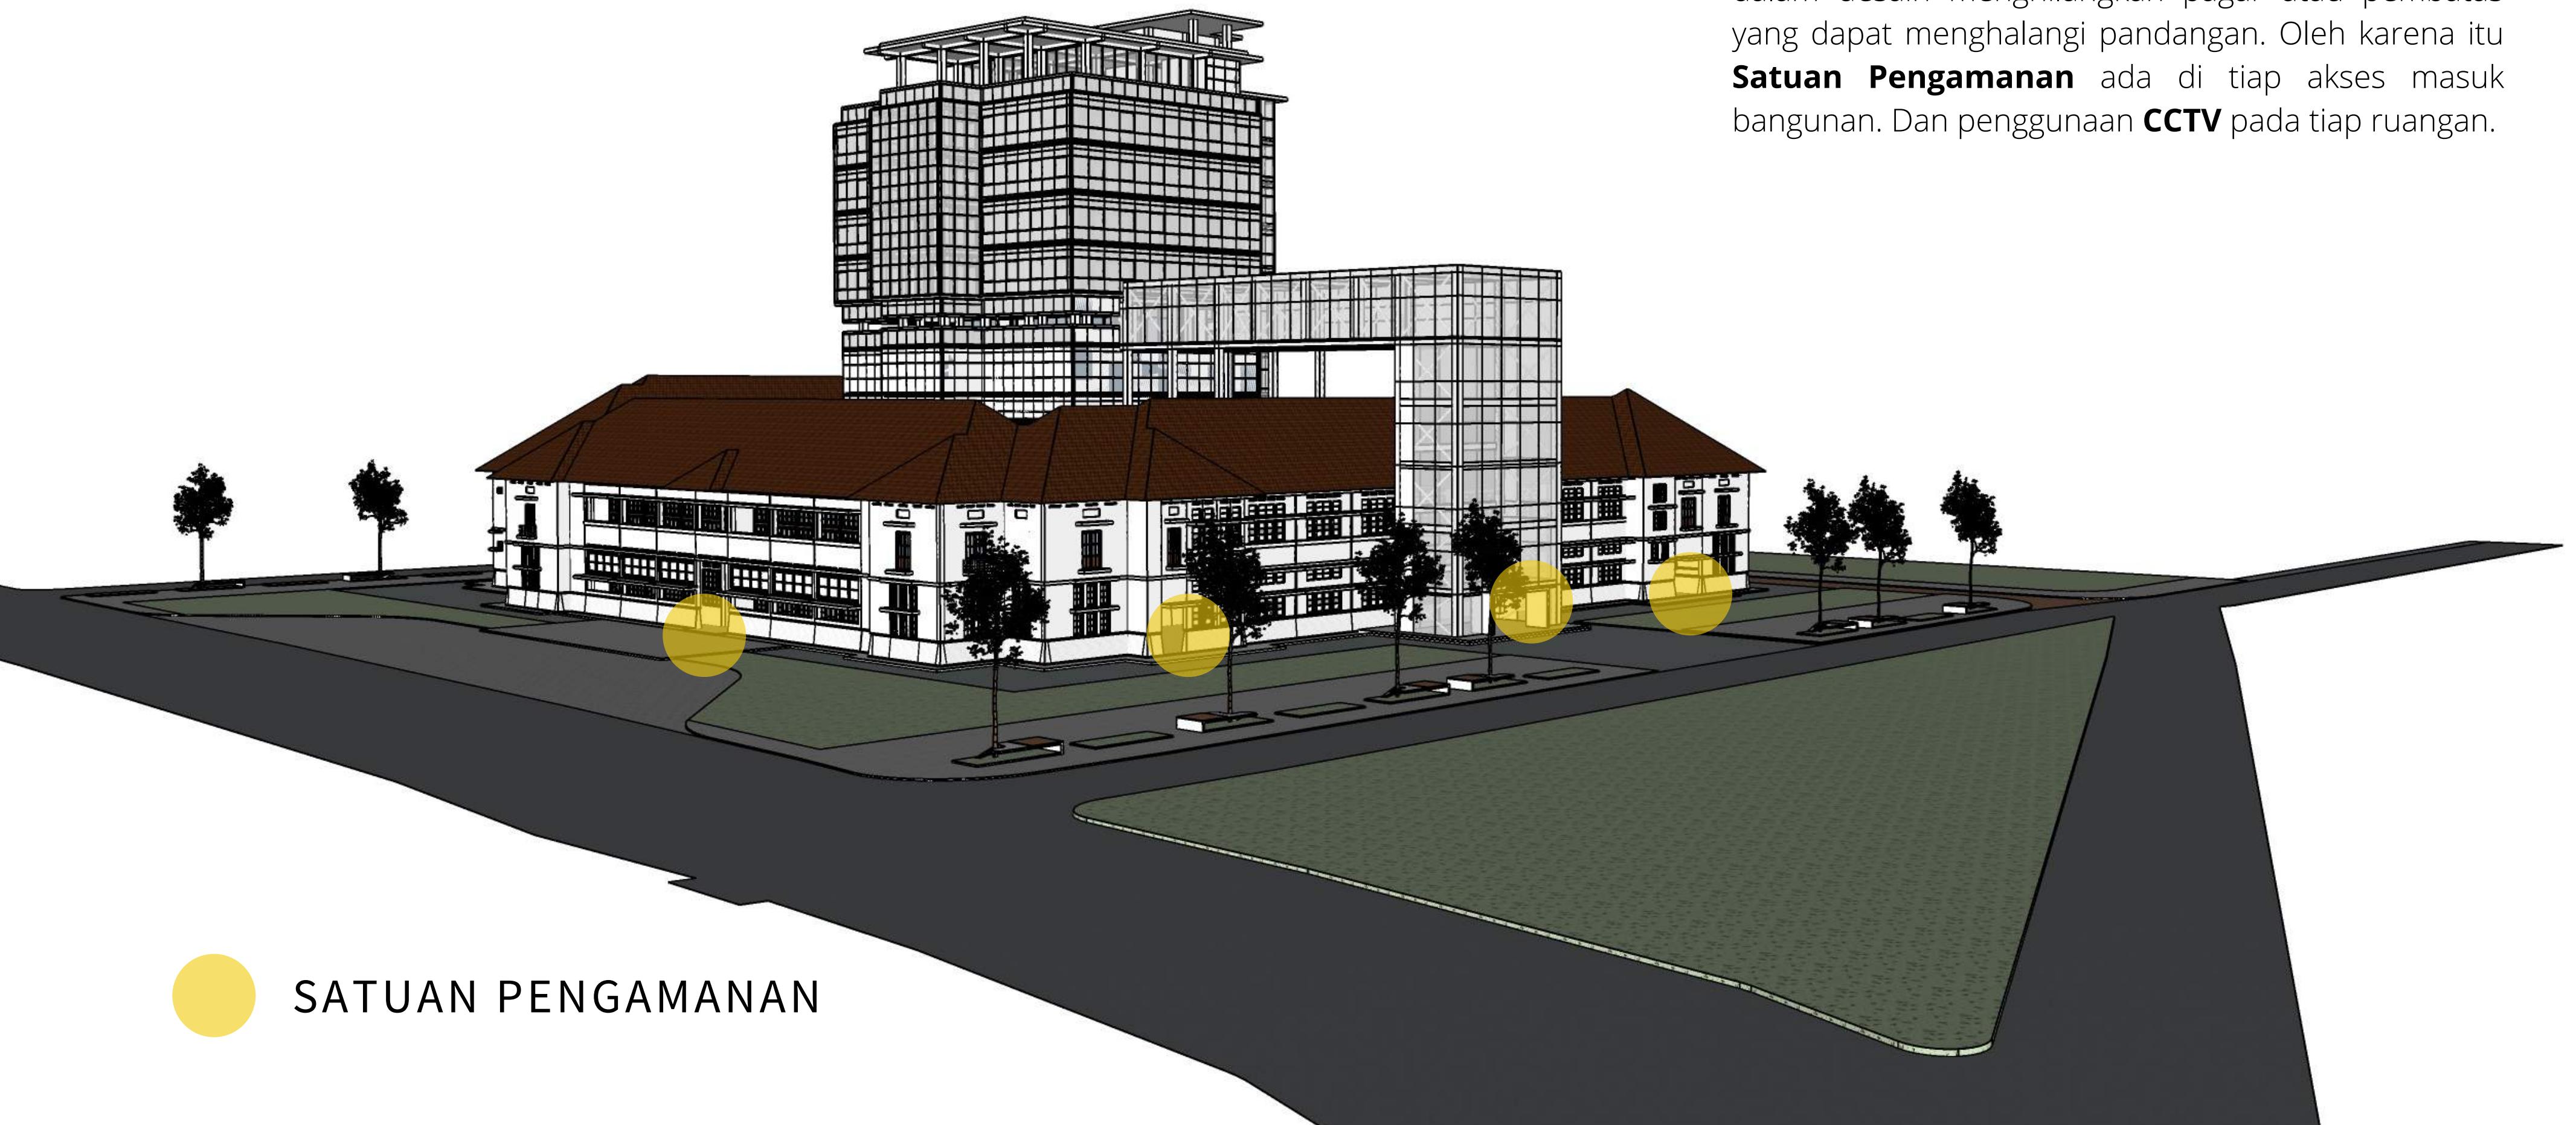

PERSPEKTIF

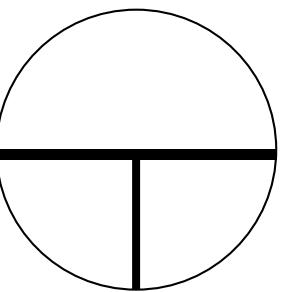

DEPARTEMEN ARSITEKTUR
FAKULTAS TEKNIK
UNIVERSITAS HASANUDDIN

STUDIO AKHIR
PERANCANGAN
ARSITEKTUR


DOSEN PEMBIMBING
Ir. Ria Wikantari, M.Arch., Ph.D.
Ir. Abdul Mufti Radja, ST., MT., Ph.D.

MAHASISWA
Sitti Ainun Fitri

JUDUL TUGAS AKHIR
Mal Pelayanan Publik
Dengan Konsep Adaptive
Reuse bangunan Balaikota
Makassar (Gouverneur Kantoor)

NAMA GAMBAR	SKALA	NO. HAL	KETERANGAN

PERSPEKTIF

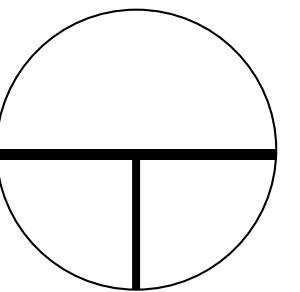

DEPARTEMEN ARSITEKTUR
FAKULTAS TEKNIK
UNIVERSITAS HASANUDDIN

STUDIO AKHIR
PERANCANGAN
ARSITEKTUR


DOSEN PEMBIMBING
Ir. Ria Wikantari, M.Arch., Ph.D.
Ir. Abdul Mufti Radja, ST., MT., Ph.D.

MAHASISWA
Sitti Ainun Fitri

JUDUL TUGAS AKHIR
Mal Pelayanan Publik
Dengan Konsep Adaptive
Reuse bangunan Balaikota
Makassar (Gouverneur Kantoor)

NAMA GAMBAR	SKALA	NO. HAL	KETERANGAN

PERSPEKTIF

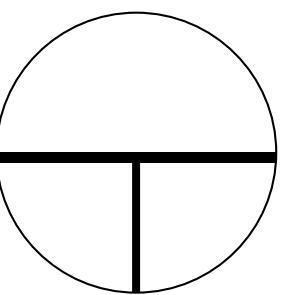

DEPARTEMEN ARSITEKTUR
FAKULTAS TEKNIK
UNIVERSITAS HASANUDDIN

STUDIO AKHIR
PERANCANGAN
ARSITEKTUR


DOSEN PEMBIMBING
Ir. Ria Wikantari, M.Arch., Ph.D.
Ir. Abdul Mufti Radja, ST., MT., Ph.D.

MAHASISWA
Sitti Ainun Fitri

JUDUL TUGAS AKHIR
Mal Pelayanan Publik
Dengan Konsep Adaptive
Reuse bangunan Balaikota
Makassar (Gouverneur Kantoor)

NAMA GAMBAR	SKALA	NO. HAL	KETERANGAN

PERSPEKTIF

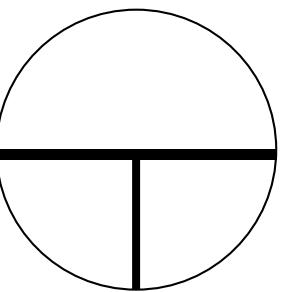

DEPARTEMEN ARSITEKTUR
FAKULTAS TEKNIK
UNIVERSITAS HASANUDDIN

STUDIO AKHIR
PERANCANGAN
ARSITEKTUR

DOSEN PEMBIMBING
Ir. Ria Wikantari, M.Arch., Ph.D.
Ir. Abdul Mufti Radja, ST., MT., Ph.D.

MAHASISWA
Sitti Ainun Fitri

JUDUL TUGAS AKHIR
Mal Pelayanan Publik
Dengan Konsep Adaptive
Reuse bangunan Balaikota
Makassar (Gouverneur Kantoor)


NAMA GAMBAR

SKALA

NO. HAL

KETERANGAN

PERSPEKTIF

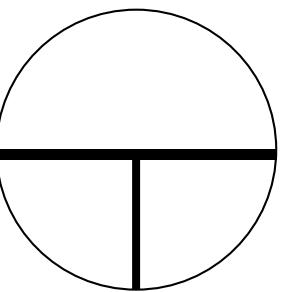

DEPARTEMEN ARSITEKTUR
FAKULTAS TEKNIK
UNIVERSITAS HASANUDDIN

STUDIO AKHIR
PERANCANGAN
ARSITEKTUR

DOSEN PEMBIMBING
Ir. Ria Wikantari, M.Arch., Ph.D.
Ir. Abdul Mufti Radja, ST., MT., Ph.D.

MAHASISWA
Sitti Ainun Fitri

JUDUL TUGAS AKHIR
Mal Pelayanan Publik
Dengan Konsep Adaptive
Reuse bangunan Balaikota
Makassar (Gouverneur Kantoor)


NAMA GAMBAR

SKALA

NO. HAL

KETERANGAN

PERSPEKTIF

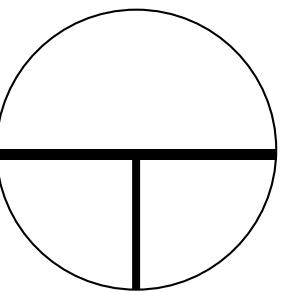

DEPARTEMEN ARSITEKTUR
FAKULTAS TEKNIK
UNIVERSITAS HASANUDDIN

STUDIO AKHIR
PERANCANGAN
ARSITEKTUR


DOSEN PEMBIMBING
Ir. Ria Wikantari, M.Arch., Ph.D.
Ir. Abdul Mufti Radja, ST., MT., Ph.D.

MAHASISWA
Sitti Ainun Fitri

JUDUL TUGAS AKHIR
Mal Pelayanan Publik
Dengan Konsep Adaptive
Reuse bangunan Balaikota
Makassar (Gouverneur Kantoor)

NAMA GAMBAR	SKALA	NO. HAL	KETERANGAN

PERSPEKTIF

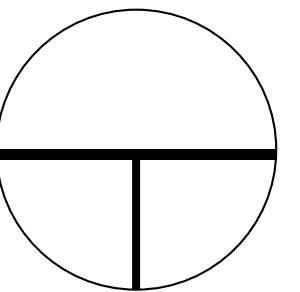

DEPARTEMEN ARSITEKTUR
FAKULTAS TEKNIK
UNIVERSITAS HASANUDDIN

STUDIO AKHIR
PERANCANGAN
ARSITEKTUR


DOSEN PEMBIMBING
Ir. Ria Wikantari, M.Arch., Ph.D.
Ir. Abdul Mufti Radja, ST., MT., Ph.D.

MAHASISWA
Sitti Ainun Fitri

JUDUL TUGAS AKHIR
Mal Pelayanan Publik
Dengan Konsep Adaptive
Reuse bangunan Balaikota
Makassar (Gouverneur Kantoor)

NAMA GAMBAR	SKALA	NO. HAL	KETERANGAN

PERSPEKTIF

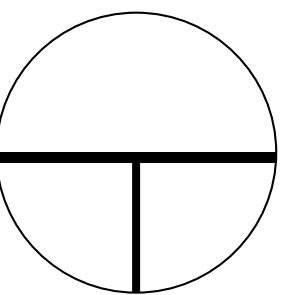

DEPARTEMEN ARSITEKTUR
FAKULTAS TEKNIK
UNIVERSITAS HASANUDDIN

STUDIO AKHIR
PERANCANGAN
ARSITEKTUR


DOSEN PEMBIMBING
Ir. Ria Wikantari, M.Arch., Ph.D.
Ir. Abdul Mufti Radja, ST., MT., Ph.D.

MAHASISWA
Sitti Ainun Fitri

JUDUL TUGAS AKHIR
Mal Pelayanan Publik
Dengan Konsep Adaptive
Reuse bangunan Balaikota
Makassar (Gouverneur Kantoor)

NAMA GAMBAR	SKALA	NO. HAL	KETERANGAN

PERSPEKTIF

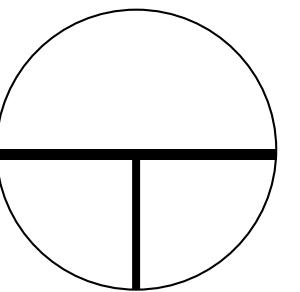

DEPARTEMEN ARSITEKTUR
FAKULTAS TEKNIK
UNIVERSITAS HASANUDDIN

STUDIO AKHIR
PERANCANGAN
ARSITEKTUR

DOSEN PEMBIMBING
Ir. Ria Wikantari, M.Arch., Ph.D.
Ir. Abdul Mufti Radja, ST., MT., Ph.D.

MAHASISWA
Sitti Ainun Fitri

JUDUL TUGAS AKHIR
Mal Pelayanan Publik
Dengan Konsep Adaptive
Reuse bangunan Balaikota
Makassar (Gouverneur Kantoor)

NAMA GAMBAR	SKALA	NO. HAL	KETERANGAN