

## DAFTAR PUSTAKA

- Arifin, R. (2019). PENERAPAN KONSEP ARSITEKTUR HIJAU PADA PUSAT KONSERVASI. *Jurnal Arsitektur PURWARUPA Volume 3 no 3 Juli 2019: 207-212*, 207-212. Retrieved from SENTHONG.
- Cahyani, R. A. (2020). Konsep Bangunan Rumah Tinggal sebagai Penerapan Arsitektur Hijau. *Indonesian Journal of Conservation*, 103-105.
- Damayanti Asikin, R. P. (2013). Identifikasi Konsep Arsitektur Hijau di Permukiman DAS Brantas Kelurahan Penanggung Malang. *Jurnal RUAS, Volume 11 No 1, Juni 2013, ISSN 1693-3702*, 56-57.
- Damianus, F. F. (2019). ARSITEKTUR HIJAU BERKELANJUTAN PADA PERMUKIMAN HERITAGE BERBASIS SMART CITY MELALUI PARTISIPASI MASYARKAT . *architecture&ENVIRONMENT Vol. x, No. y, Oct 2019: 1-34*, 11-20.
- Heilia Nur Ruhenda, E. A. (2016). Menuju Pembangunan Berkelanjutan: Tinjauan. *Jurnal Online Institut Teknologi Nasional*, 119-130.
- Hilma Tamiami Fachrudin, R. H. (2017). PENERAPAN ARSITEKTUR HIJAU DALAM KONTEKS LINGKUNGAN PADA RUMAH TINGGAL. 1027-1031.
- Ramadhan, F. (2014). *ENGUKURAN INDEKS ARSITEKTUR HIJAU (GREEN ARCHITECTURE) PADA LINGKUNGAN BANGUNAN :Studi Kasus Kampung Adat Dukuh di Kabupaten Garut dan Kampung Adat Naga di Kabupaten Tasikmalaya*. Retrieved from UPI REPOSITORY: <http://repository.upi.edu/15642/>
- TAFSIR, N. F. (2020). *KAWASAN PUSAT PERBELANJAAN SOUVENIR KHAS MAKASSAR*. Makassar.
- Yessy Christanti Silaban, M. O. (2021). ANALISIS KARAKTERISTIK WILAYAH PERMUKIMAN TANJUNG. *Journalof ArchitecturalDesignandDevelopment*, 3-4.



LAPORAN PERANCANGAN

**PENERAPAN ARSITEKTUR HIJAU PADA PERMUKIMAN PESISIR DI KOTA  
BAUBAU SULAWESI TENGGARA**

OLEH:

REZKY NURFADILAH SIHI

D051181001



DEPARTEMEN ARSITEKTUR  
FAKULTAS TEKNIK  
UNIVERSITAS HASANUDDIN

2024



Optimized using  
trial version  
[www.balesio.com](http://www.balesio.com)

## DAFTAR ISI

<b>DAFTAR ISI</b> .....	ii
<b>DAFTAR GAMBAR</b> .....	iii
<b>DAFTAR TABEL</b> .....	iv
<b>BAB I</b> .....	1
<b>RINGKASAN PROYEK</b> .....	1
<b>BAB II</b> .....	2
<b>KONSEP PERANCANGAN</b> .....	2
<b>A. Perancangan Fisik Makro</b> .....	2
1. Rona Awal Tapak.....	2
2. Hasil Perancangan Tapak.....	3
3. Rencana Eksterior/Lansekap.....	3
<b>B. Perancangan Fisik Mikro</b> .....	5
1. Kebutuhan dan Pengelompokan Ruang .....	5
2. Bentuk Bangunan .....	5
3. Sistem Struktur Bangunan.....	6
4. Tata Ruang Dalam ( <i>Interior</i> ).....	7
5. Sistem Sirkulasi.....	7
6. Sistem Utilitas .....	8



## DAFTAR GAMBAR

Gambar 1: Rona Awal Tapak .....	2
Gambar 2: Site Plan .....	3
Gambar 3: Detail Rencana Lansekap 1 .....	4
Gambar 4: Detail Rencana Lansekap 2 .....	4
Gambar 5: Bentuk Bangunan .....	6
Gambar 6: Tata Ruang Dalam .....	7
Gambar 7: Sistem Sirkulasi Tapak .....	8
Gambar 8: Sistem Sirkulasi Bangunan .....	8
Gambar 9: Sistem Mekanikal Elektrikal Tapak .....	9
Gambar 10: Sistem Mekanikal Elektrikal Hunian .....	9
Gambar 11: Sistem Pencegah Kebakaran Pada Tapak .....	10
Gambar 12: Sistem Jaringan Air Bersih Tapak .....	11
Gambar 13: Sistem Jaringan Air Kotor Tapak .....	11
Gambar 14: Sistem Jaringan Air Bersih dan Kotor Pada Hunian .....	12



## DAFTAR TABEL

Tabel 1: Besaran Ruang .....5



Optimized using  
trial version  
[www.balesio.com](http://www.balesio.com)

# BAB I

## RINGKASAN PROYEK

### A. Ringkasan Proyek

1. Ringkasan Proyek : Penerapan Arsitektur Hijau Pada Permukiman Pesisir di Kota Baubau Sulawesi Tenggara.
2. Lokasi Proyek : Jl. Dayanu Ikhsanuddin, Kelurahan Sulaa, Kecamatan Betoambari, Kota Baubau, Sulawesi Tenggara.
3. Luas Tapak : ±16 ha.

### B. Pengertian Proyek

Dalam undang-undang Nomor 1 tahun 2011 tentang perumahan dan kawasan permukiman, yaitu permukiman adalah bagian dari lingkungan hunian yang terdiri atas lebih dari satu satuan perumahan yang mempunyai prasarana, sarana, utilitas umum, serta mempunyai penunjang kegiatan fungsi lain di kawasan perkotaan atau kawasan perdesaan. Sedangkan definisi permukiman menurut Hadi Sabari Yunus (1987) dalam Wesnawa (2015:2) dapat diartikan sebagai bentukan baik buatan manusia ataupun alami dengan segala kelengkapannya yang digunakan manusia sebagai individu maupun kelompok untuk bertempat tinggal baik sementara maupun menetap dalam rangka menyelenggarakan kehidupannya.

Menurut Sabari (2008) permukiman merupakan tempat tinggal atau yang berkaitan dengan tempat tinggal dan secara sempit berarti daerah tempat tinggal atau bangunan tempat tinggal. Dari berbagai sumber yang telah di paparkan sebelumnya, permukiman merupakan salah satu wujud aktifitas yang dilakukan manusia pada suatu tempat di muka bumi dan yang menjadi tujuan utama dari penataan kawasan adalah untuk mengembangkan lingkungan permukiman.

### C. Tujuan Proyek

Tujuan perancangan permukiman adalah agar dapat menjadi acuan dari masalah an permukiman pesisir di Kota Baubau, dimana penerapan konsep arsitektur angkat cocok untuk digunakan, dengan penerapan arsitektur hijau akan memiliki uh baik dalam kelestarian lingkungan, dan menciptakan kehidupan yang lebih in berkelanjutan.




## BAB II

### KONSEP PERANCANGAN

#### A. Perancangan Fisik Makro

##### 1. Rona Awal Tapak

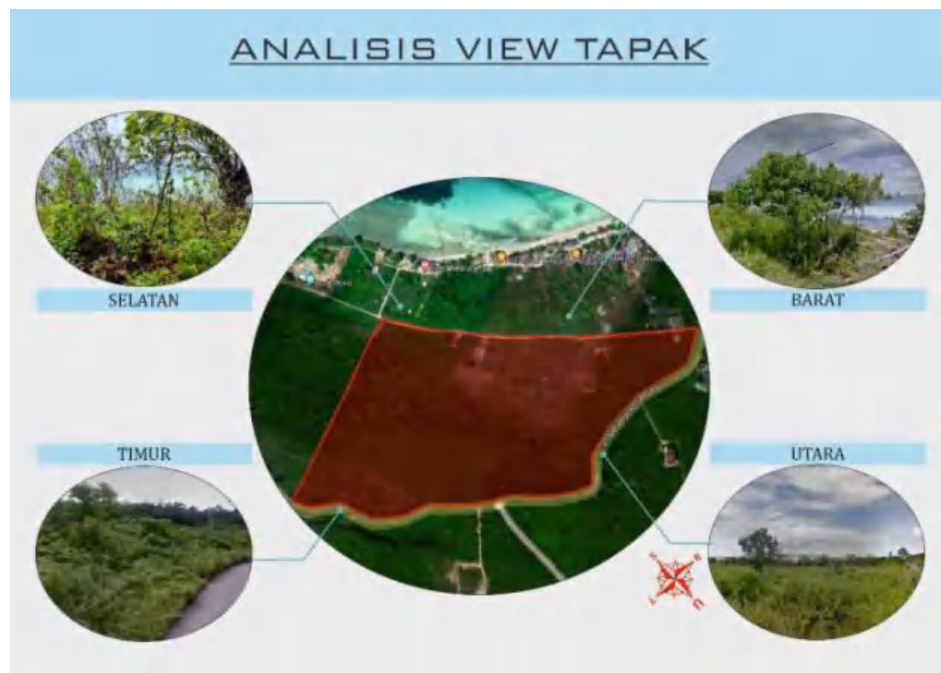

Gambar 1: Rona Awal Tapak

Pada lokasi tapak terdapat 4 view, dimana masing-masing memiliki kelebihan serta kekurangan masing-masing yaitu:


- Barat, merupakan view yang sangat menarik karena berhadapan langsung dengan pantai. Sehingga view ini dapat dimanfaatkan sebagai daya tarik dari lokasi tapak.
- Timur, adapun view pada bagian ini berupa lahan kosong serta berbatasan langsung dengan jalan raya.
- Selatan, merupakan view yang juga menarik karena berbatasan dengan goa moko juga laut. Sehingga view ini dapat dimanfaatkan sebagai daya tarik dari lokasi tapak.
- Utara, adapun view yang terdapat disini yaitu berupa lahan kosong serta berbatasan dengan jalan raya.



## 2. Hasil Perancangan Tapak

Pola permukiman yang digunakan adalah pola gabungan yaitu pola memanjang (linear), pola *grid*, pola taman, serta pola *loop*. Sedangkan pola jaringan jalan yang digunakan yaitu pola *grid*. Dasar pertimbangan penggunaan pola jalan tersebut yaitu pola *grid* memiliki bentuk kapling yang praktis and efisien. Pola jalan ini paling efisien secara ekonomis dalam penataan kapling.

Dari hasil analisa dan olah desain maka rencana tapak untuk Penerapan Arsitektur Hijau Pada Permukiman Pesisir adalah:

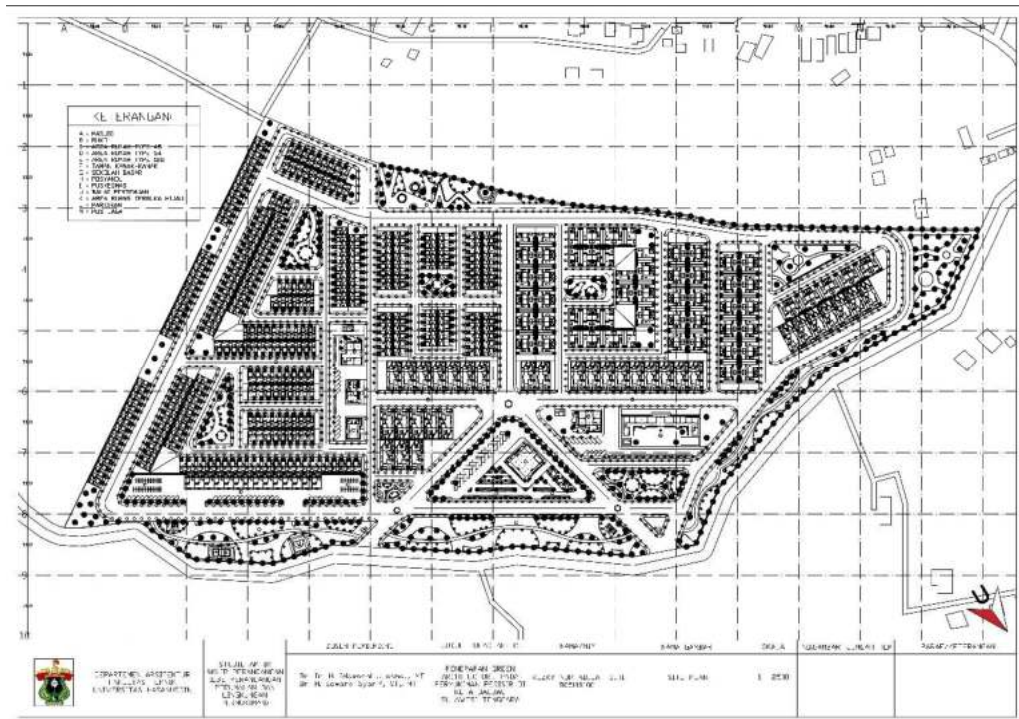

Gambar 2: Site Plan

## 3. Rencana Eksterior/Lanskap

Perencanaan konsep lanskap dibentuk dari unsur *softscape* dan *hardscape*. *Softscape* adalah unsur vegetasi yang mendukung estetika lingkungan tapak, sedangkan *hardscape* adalah unsur non vegetasi seperti lampu taman, bebatuan, tembok, bak sampah dan sebagainya.







Gambar 3: Detail Rencana Lanskap 1



Gambar 4: Detail Rencana Lanskap 2



## B. Perancangan Fisik Mikro

### 1. Kebutuhan dan Pengelompokan Ruang

Kebutuhan ruang didasarkan pada kegiatan aktivitas antara lain kegiatan utama, kegiatan penunjang, dan kegiatan servis. Setelah itu pengelompokan ruang ditentukan berdasarkan keterkaitan antara pengguna di dalam bangunan. Besaran ruang ditetapkan dengan mempertimbangkan hal-hal berikut:

- a. Unit fungsi bangunan
- b. Layout perabot yang digunakan
- c. Standar luasan ruang kegiatan

Berdasarkan besaran ruang dibawah ini:

Tabel 1: Besaran Ruang

No	Jenis Ruang	Total kebutuhan ruang
1	Taman kanak-kanak	250 m <sup>2</sup>
2	Sekolah dasar	1124 m <sup>2</sup>
3	Posyandu	38 m <sup>2</sup>
4	Puskesmas	332 m <sup>2</sup>
5	Ruko	105 m <sup>2</sup>
6	Balai pertemuan	162 m <sup>2</sup>
7	Masjid	522 m <sup>2</sup>
Total		2533 m <sup>2</sup>

### 2. Bentuk Bangunan

Bentuk bangunan diadaptasi dari bentuk perpaduan segitiga dan segi empat, bentuk ini dipilih karena bentuk ini merupakan bentuk bangunan yang paling sesuai dengan iklim dan kondisi di Indonesia. Adapun dasar pertimbangan bentuk bangunannya yaitu:

- Mengantisipasi banjir
- Lebih fleksibel untuk pengembangan pada area kolong
- Membuat area rumah terlihat lebih luas.





Gambar 5: Bentuk Bangunan

### 3. Sistem Struktur Bangunan

Terdapat 3 bagian struktur yang terpilih Sub-struktur, Super struktur, dan Upper struktur:

#### a. Sub-Struktur

Struktur bagian bawah pada unit hunian menggunakan pondasi batu kali dan pondasi tapak, dimana Pondasi batu kali merupakan jenis pondasi dangkal yang digunakan pada bangunan dengan beban ringan sedangkan Pondasi tapak adalah jenis pondasi yang memiliki ciri utama berupa penyebaran beban secara merata ke dalam tanah melalui permukaan dasar yang luas. Biasanya pondasi ini ditemukan pada gedung bertingkat dua atau tiga bahkan lebih karena sifatnya yang bisa menahan beban bangunan agar bangunan tetap berdiri kokoh dan stabil.

#### b. Super-Struktur

Super struktur adalah sistem struktur yang berada diatas substruktur yang berfungsi menyalurkan gaya dan beban bangunan pada struktur yang kemudian didistribusikan ke tanah melalui elemen strukturnya. Sistem struktur yang digunakan yaitu plat beton, dimana akan digunakan pada bangunan dengan 2 lantai.

#### c. Upper-Struktur

Struktur bagian atas bangunan ini menggunakan struktur baja ringan.



#### 4. Tata Ruang Dalam (*Interior*)



Gambar 6: Tata Ruang Dalam

Konsep perancangan interior sesuai dengan prinsip arsitektur hijau yang ramah lingkungan, yaitu konsep interior dengan Japandi style yang menggunakan material ramah lingkungan. Dengan konsep gaya yang tampak sederhana, multifungsi, serta estetik, desain Japandi pun dapat mengakomodasi gaya hidup dan cocok diadopsi di berbagai ukuran hunian karena sifatnya space-saving alias sangat memaksimalkan fungsi ruang sehingga jadi lebih hemat tempat. Bangunan dengan sentuhan Japandi style menghasilkan tampilan interior dan eksterior yang fokus pada fungsionalitas, ketegasan bentuk, warna terang netral, dan suasana clean.


#### 5. Sistem Sirkulasi

Untuk sistem sirkulasi tapak, terdapat dua jalur dalam tapak yaitu jalur masuk dan jalur keluar. Perbedaan jalur tersebut agar memudahkan sirkulasi kendaraan keluar masuk, terdapat pula jalur pejalan kaki atau pedestrian. Pada sirkulasi dalam ruangan rumah susun terdapat sirkulasi vertikal yaitu tangga dan sirkulasi horizontal yaitu selasar bada bangunan.





Gambar 7: Sistem Sirkulasi Tapak

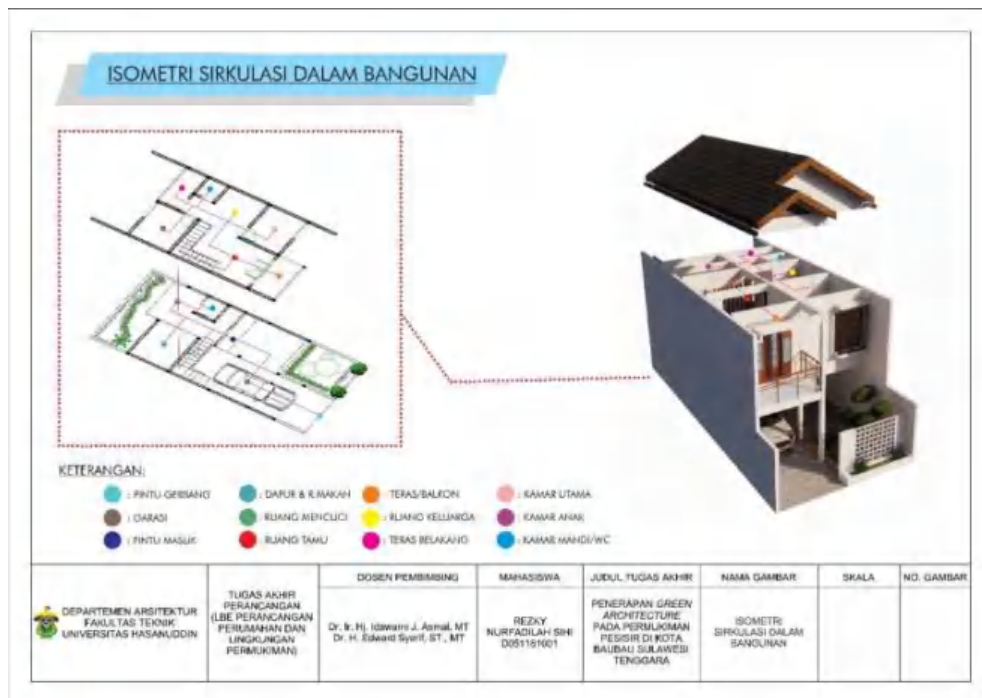

Gambar 8: Sistem Sirkulasi Bangunan




stem Utilitas

a. Sistem Mekanikal Elektrikal

Sumber Listrik Utama dalam tapak bersumber dari PLN. Dimana, aliran listrik di salurkan ke trafo distribusi lalu ke gardu distribusi dan di alirkan ke unit-unit hunian.



Gambar 9: Sistem Mekanikal Elektrikal Tapak

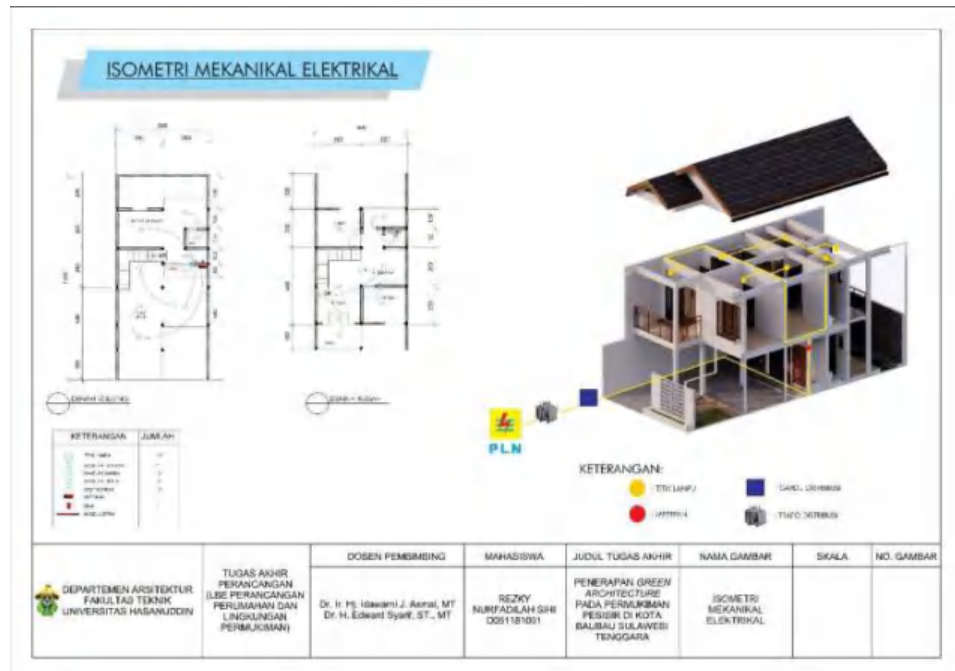

Gambar 10: Sistem Mekanikal Elektrikal Hunian



b. Sistem Keamanan

Sistem keamanan pada tapak dilakukan dengan dua cara yaitu dengan memasang pilar hydrant dan Pembangunan pos jaga. Serta keamanan pada bangunan di letakkan apar pada setiap hunian.



Gambar 11: Sistem Pencegah Kebakaran Pada Tapak

c. Sirkulasi Air Bersih dan Air Kotor

Saluran air bersih yang utama berasal dari PDAM. Kemudian air bersih tersebut disalurkan ke reservoir utama yang kemudian kembali di alirkan ke reservoir unit. Pada tapak juga terdapat air limbah dimana limbah padat akan langsung di alirkan ke dalam septic tank, sedangkan limbah cair akan di airkan ke bak penampungan lalu melewati *water treatment* sehingga dapat di gunakan kembali untuk menyiram taman dan mengisi persediaan air pada hydran pilar.






Gambar 12: Sistem Jaringan Air Bersih Tapak



Gambar 13: Sistem Jaringan Air Kotor Tapak





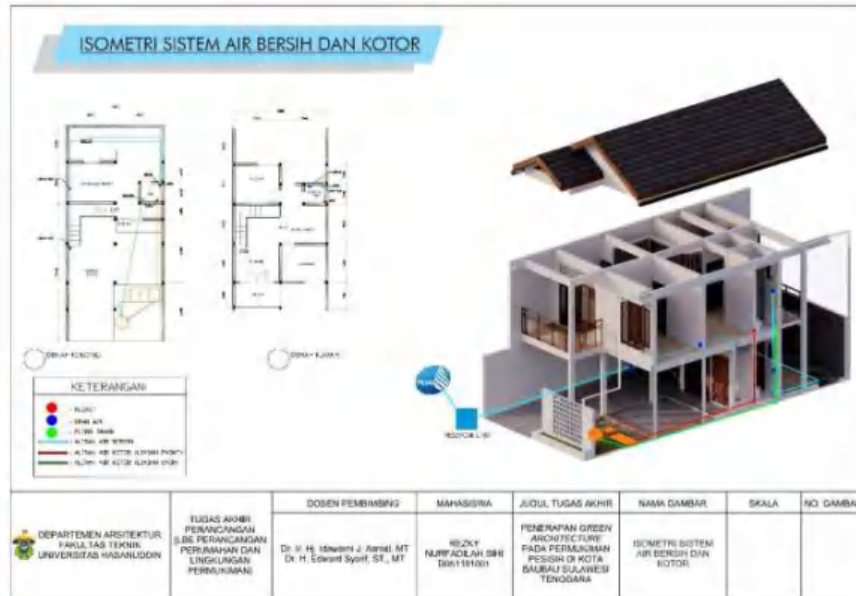

Gambar 14: Sistem Jaringan Air Bersih dan Kotor Pada Hunian



# PENERAPAN ARSITEKTUR HIJAU PADA PERMUKIMAN PESISIR DI KOTA BAUBAU SULAWESI TENGGARA

REZKY NURFADILAH SIHI




0051181001



Optimized using  
trial version  
[www.balesio.com](http://www.balesio.com)

# KONSEP SKEMATIK DESAIN

## LATAR BELAKANG

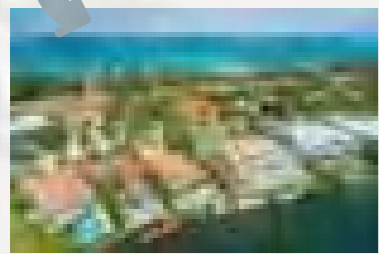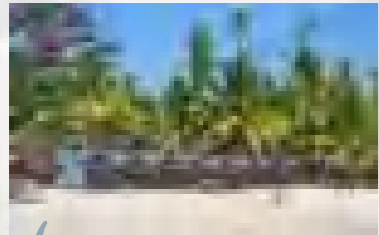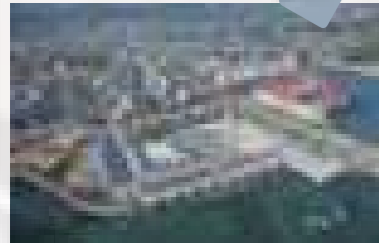

- Kota Baubau menghadapi tantangan dalam kaitannya dengan kompleksitas kegiatan di wilayah pesisir dan pulau kecilnya, sehingga pemanfaatannya perlu lebih hati-hati dan terarah.
- Isu permasalahan yang timbul dan berkembang menjadi masalah yang sangat kompleks di permukiman pesisir kota Baubau yaitu permasalahan pada tatanan bangunan tidak teratur, kondisi lingkungan yang kurang terjaga, hingga munculnya permukiman liar yang berkembang membuat lingkungan permukiman menjadi kumuh.
- Perlu diadakannya perencanaan permukiman pesisir dengan pendekatan pembangunan secara berkelanjutan dengan memperhatikan lingkungan sekitar. Adapun konsep arsitektur hijau sangat cocok untuk diterapkan, dengan penerapan arsitektur hijau akan memiliki pengaruh baik dalam kelestarian lingkungan.

## KONSEP DESAIN

Permukiman pesisir ini dirancang dengan tujuan agar dapat dijadikan sebagai acuan dalam penataan permukiman pesisir Kota Baubau Sulawesi Tenggara.

### AKTIVITAS



Hunian




Sosial

### FASILITAS



Taman Kanak-kanak

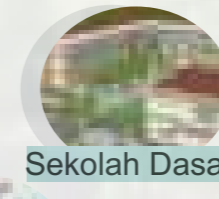


Sekolah Dasar




Posyandu




Balai Pengobatan

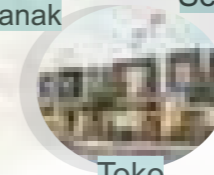

Toko

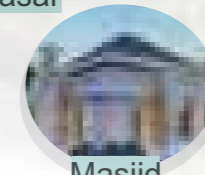

Masjid

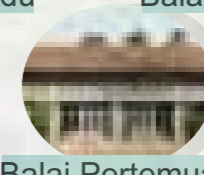

Balai Pertemuan



Optimized using trial version [www.balesio.com](http://www.balesio.com)

EN ARSITEKTUR  
TAS TEKNIK  
AS HASANUDDIN

TUGAS AKHIR PERANCANGAN  
(LBE PERANCANGAN PERUMAHAN  
DAN LINGKUNGAN PERMUKIMNAN)

JUDUL TUGAS AKHIR  
PENERAPAN ARSITEKTUR  
HIJAU PADA  
PERMUKIMAN PESISIR DI  
KOTA BAUBAU SULAWESI  
TENGARA

MAHASISWA  
REZKY  
NURFADILAH SIHI  
(D051181001)

DOSEN PEMBIMBING  
DR. IR HJ. IDAWARNI J. ASMAL, MT  
DR. IR. H. EDWARD SYARIF, ST., MT

JUDUL GAMBAR  
KONSEP SKEMATIK  
DESAIN

SKALA


NO.HAL

# PEMILIHAN LOKASI

## ALTERNATIF LOKASI

### ALTERNATIF 1

Lokasi ini berada di Kecamatan Betoambari. Berdasarkan RTRK Baubau, mempunyai fungsi sebagai kawasan perumahan, perdagangan dan jasa, perkantoran, industri menengah, pariwisata, serta merupakan kawasan pesisir.

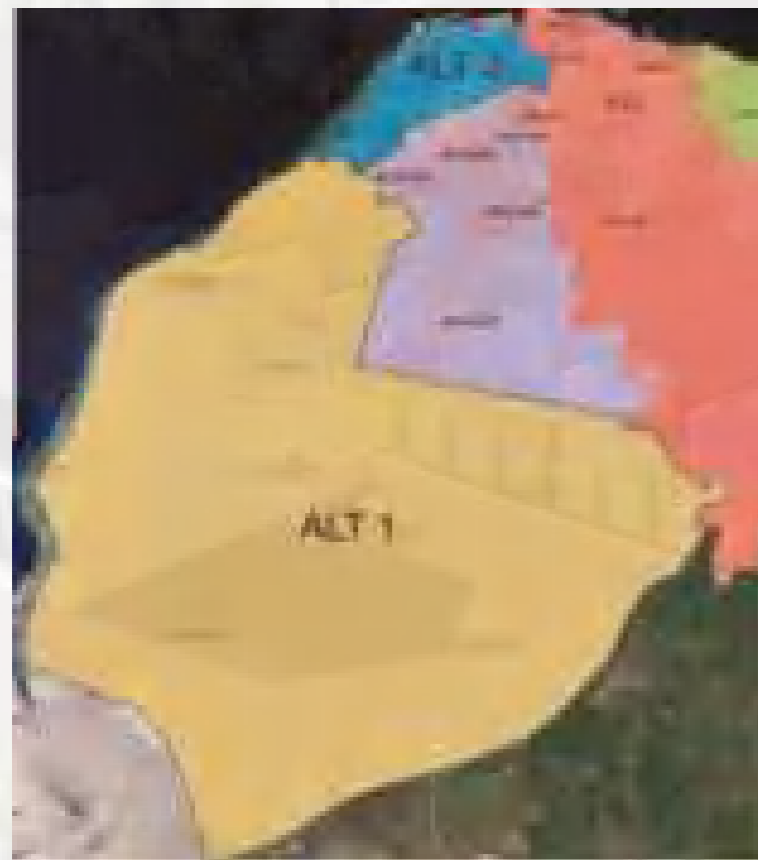

### ALTERNATIF 2

Lokasi ini berada di Kecamatan Batupoaro. Berdasarkan RTRK Baubau mempunyai fungsi sebagai kawasan perumahan, perdagangan dan jasa, serta merupakan kawasan pesisir.

## STANDAR PENILAIAN LOKASI


KRITERIA	BOBOT (B)	ALTERNATIF 1		ALTERNATIF 2	
		NILAI (N)	B x N	NILAI (N)	B x N
A	4	3	12	3	12
B	3	3	9	3	9
C	4	3	12	3	12
D	3	2	6	1	3
E	4	2	8	2	8
<b>JUMLAH</b>		47		44	

Standar Pembobotan	Nilai
Sangat mendukung	3
Mendukung	2
Kurang Mendukung	1

### KET:

- A : Berada pada kawasan yang sesuai dengan arah perkembangan kota, pariwisata, dan bisnis
- B : Lokasinya dilalui oleh transportasi kota sehingga mudah dalam mengaksesnya
- C : Dilalui oleh jaringan utilitas kota, yaitu jaringan air bersih, listrik, dan telekomunikasi
- D : Tersedianya luas lokasi yang memadai
- E : Tersedianya fasilitas- fasilitas pada sekitar site agar lebih memudahkan pembangunan.

Berdasarkan pembobotan masing-masing lokasi di atas, maka lokasi yang terpilih adalah alternatif 1, yang terletak di Kecamatan Betoambari.

 EN ARSITEKTUR TAS TEKNIK AS HASANUDDIN	TUGAS AKHIR PERANCANGAN (LBE PERANCANGAN PERUMAHAN DAN LINGKUNGAN PERMUKIMNAN)	JUDUL TUGAS AKHIR	MAHASISWA	DOSEN PEMBIMBING	JUDUL GAMBAR	SKALA	NO.HAL
		PENERAPAN ARSITEKTUR HIJAU PADA PERMUKIMAN PESISIR DI KOTA BAUBAU SULAWESI TENGGARA	REZKY NURFADILAH SIHI (D051181001)	DR. IR HJ. IDAWARNI J. ASMAL, MT DR. IR. H. EDWARD SYARIF, ST., MT	KONSEP PEMILIHAN LOKASI		

# PEMILIHAN LOKASI

## ALTERNATIF TAPAK



### ALTERNATIF 1

Lokasi tapak ini berada di Kelurahan Sulaa Kecamatan Betoambari. Berdasarkan RTRK Baubau, kawasan ini merupakan kawasan pesisir serta merupakan kawasan strategis.

### ALTERNATIF 2

Lokasi tapak berada di Kelurahan Katobengke Kecamatan Betoambari. Berdasarkan RTRK Baubau, kawasan ini merupakan kawasan pesisir serta merupakan kawasan strategis.



### ALTERNATIF 3

Lokasi tapak ini berada di Kelurahan Sulaa Kecamatan Betoambari. Berdasarkan RTRK Baubau, kawasan ini merupakan kawasan pesisir serta merupakan kawasan strategis.



## STANDAR PENILAIAN TAPAK

KRITERIA	BOBOT (B)	ALTERNATIF 1		ALTERNATIF 2		ALTERNATIF 3	
		NILAI (N)	B x N	NILAI (N)	B x N	NILAI (N)	B x N
A	4	3	12	3	12	3	12
B	3	3	9	2	6	3	9
C	4	3	12	2	8	2	8
D	3	3	9	2	6	2	6
E	4	3	12	3	12	2	8
<b>JUMLAH</b>			54		44		43

### KET:

- A : Sesuai dengan peruntukan sebagai wilayah hunian
- B : Memiliki luas lahan yang cukup
- C : Area lingkungan sekitar mendukung
- D : Memiliki aksesibilitas yang bagus
- E : Tersedianya jaringan utilitas.


Standar Pembobotan	Nilai
Sangat mendukung	3
Mendukung	2
Kurang Mendukung	1

Berdasarkan pembobotan masing-masing lokasi di atas, maka lokasi yang terpilih adalah alternatif 1, yang terletak di Jalan Dayanu Ikhsanuddin Kelurahan Sulaa Kecamatan Betoambari.

		JUDUL TUGAS AKHIR	MAHASISWA	DOSEN PEMBIMBING	JUDUL GAMBAR	SKALA	NO.HAL
<p>EN ARSITEKTUR TAS TEKNIK AS HASANUDDIN</p> <p>Optimized using trial version www.balesio.com</p>	<p>TUGAS AKHIR PERANCANGAN (LBE PERANCANGAN PERUMAHAN DAN LINGKUNGAN PERMUKIMNAN)</p>	<p>PENERAPAN ARSITEKTUR HIJAU PADA PERMUKIMAN PESISIR DI KOTA BAUBAU SULAWESI TENGGARA</p>	<p>REZKY NURFADILAH SIHI (D051181001)</p>	<p>DR. IR HJ. IDAWARNI J. ASMAL, MT DR. IR. H. EDWARD SYARIF, ST., MT</p>	<p>KONSEP PEMILIHAN TAPAK</p>		

# KONSEP ANALISIS TAPAK

## RONA AWAL

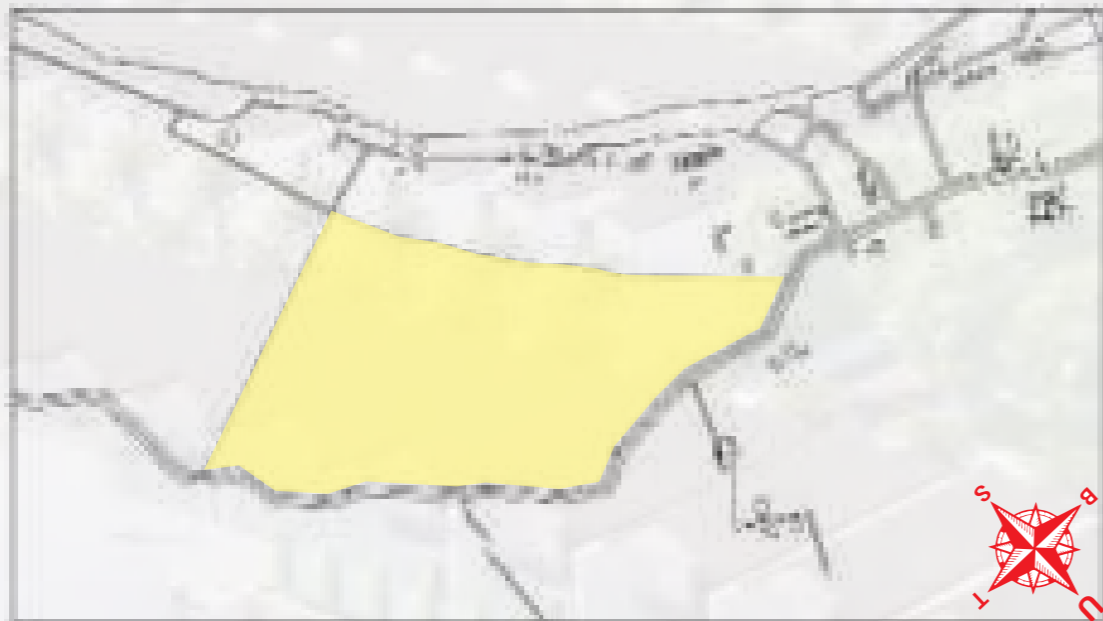


Lokasi tapak perancangan terletak di jalan Dayanu Ikhsanuddin, Kelurahan Sulaa, Kecamatan Betoambari, Kota Baubau, Sulawesi Tenggara. Lokasi tapak terletak pada koordinat  $5^{\circ}13'26.77''\text{LS}-122^{\circ}34'18.12''\text{LT}$ . Adapun luas area tapak yaitu  $\pm 166,061 \text{ m}^2$ .

Lokasi tapak perancangan berbatasan dengan:


- Sebelah timur, jalan raya serta lahan kosong
- Sebelah barat, berbatasan dengan pantai nirwana
- Sebelah utara, berbatasan dengan jalan raya, lahan kosong, serta beberapa villa
- Sebelah selatan, berbatasan dengan goa moko, lahan kosong, serta beberapa rumah warga.

## SITE EKSISTING

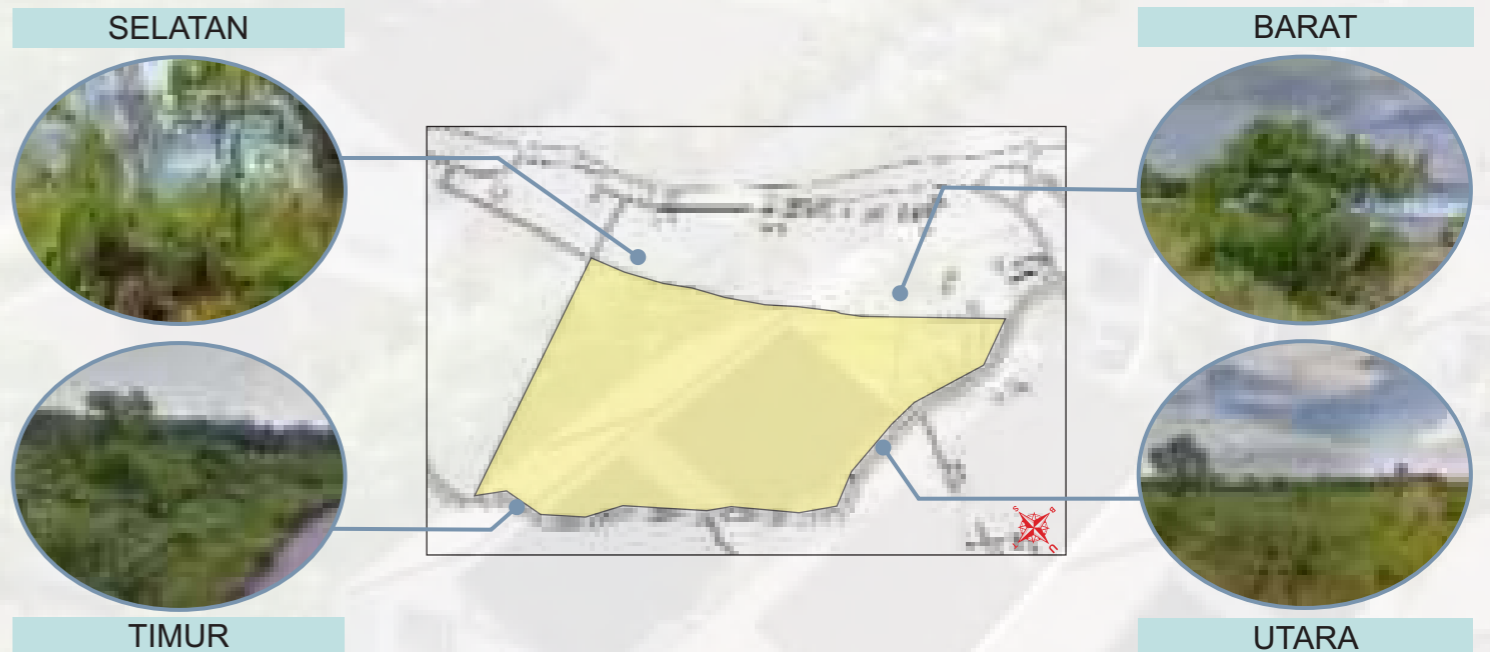


Pada lokasi tapak terdapat 4 view, dimana masing-masing memiliki kelebihan serta kekurangan masing-masing yaitu:

- Barat, merupakan view yang sangat menarik karena berhadapan langsung dengan pantai. sehingga view ini dapat dimanfaatkan sebagai daya tarik lokasi tapak
- Timur, adapun view pada bagian ini berupa lahan kosong serta berbatasan langsung dengan jalan raya
- Selatan, merupakan view yang juga menarik karena berbatasan dengan goa moko juga laut. sehingga view ini dapat dimanfaatkan sebagai daya tarik dari lokasi tapak
- Utara, adapun view yang terdapat disini yaitu berupa lahan kosong serta berbatasan dengan jalan raya.

		JUDUL TUGAS AKHIR	MAHASISWA	DOSEN PEMBIMBING	JUDUL GAMBAR	SKALA	NO.HAL
 <p>Optimized using trial version <a href="http://www.balesio.com">www.balesio.com</a></p>	<p>EN ARSITEKTUR TAS TEKNIK AS HASANUDDIN</p>	<p>TUGAS AKHIR PERANCANGAN (LBE PERANCANGAN PERUMAHAN DAN LINGKUNGAN PERMUKIMNAN)</p>	<p>PENERAPAN ARSITEKTUR HIJAU PADA PERMUKIMAN PESISIR DI KOTA BAUBAU SULAWESI TENGARA</p>	<p>REZKY NURFADILAH SIHI (D051181001)</p>	<p>DR. IR HJ. IDAWARNI J. ASMAL, MT DR. IR. H. EDWARD SYARIF, ST., MT</p>	<p>KONSEP ANALISIS TAPAK</p>	

# KONSEP ANALISIS TAPAK

## SIRKULASI

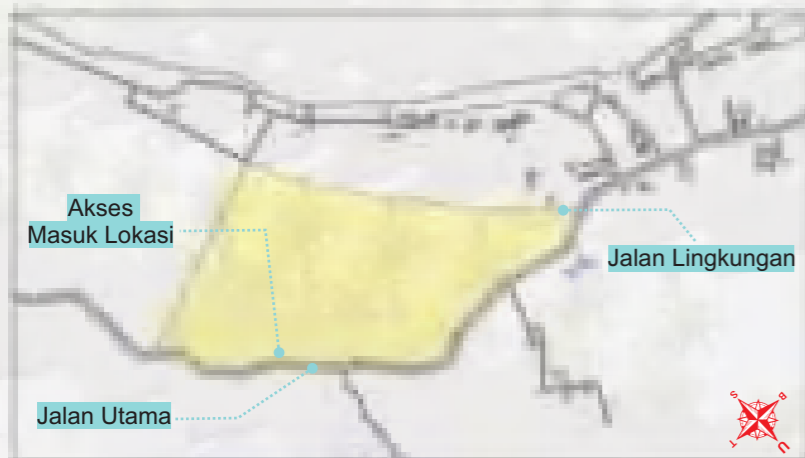


### Analisis:

- Terdapat jalan utama yang berukuran  $\pm 8$  meter
- Terdapat jalan lingkungan diluar tapak yang berukuran  $\pm 3$  meter
- Akses keluar masuk tapak menggunakan 1 jalur.

### Tanggapan:

- Pencapaian tapak menggunakan 2 akses yaitu jalan masuk dan jalan keluar yang terpisah
- Dalam pembangunan akan dilakukan pelebaran jalan utama menuju tapak sesuai dengan SNI 03-1733-2004.

## ORIENTASI MATAHARI

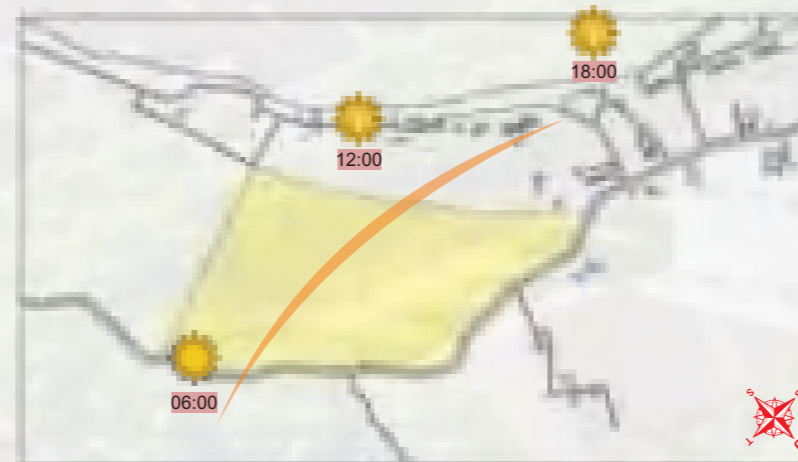


### Analisis:

Sisi barat dan timur dari tapak merupakan sisi yang memperoleh banyak panas. Adapun kondisi lintasan matahari diagonal dengan tapak.

### Tanggapan:

- Bukaan berada pada arah utara dan selatan hingga tidak panas
- pemberian sun shading pada tiap bangunan yang terkena langsung paparan sinar matahari
- memberikan teritisan atap yang lebar untuk mengurangi panas matahari langsung pada bangunan
- memberikan vegetasi agar sinar matahari tidak langsung ke bangunan.

## ARAH ANGIN

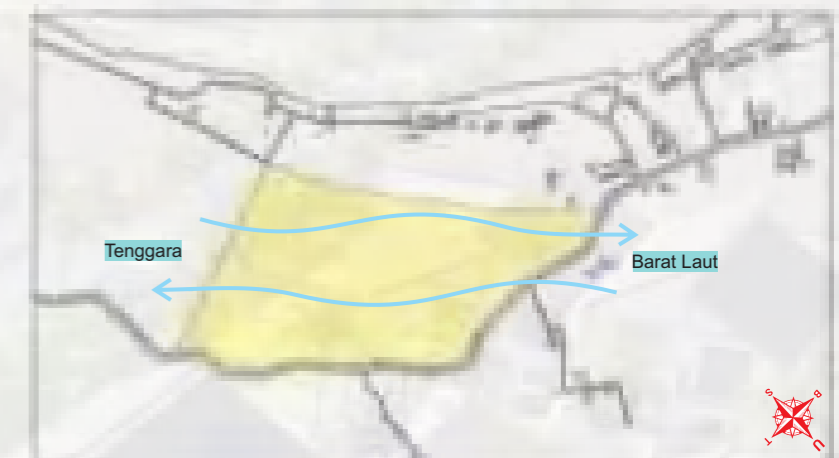


### Analisis:

Lintasan pergerakan angin di wilayah pulau Sulawesi pada dua musim tersebut adalah dari arah Tenggara menuju Barat Laut dan sebaliknya.


### Tanggapan:

- Memilih perletakan bangunan yang menguntungkan terhadap arah angin dengan memilih arah tegak lurus terhadap angin tersebut
- memberikan vegetasi disekitar tapak sebagai pengarah angin.

		JUDUL TUGAS AKHIR	MAHASISWA	DOSEN PEMBIMBING	JUDUL GAMBAR	SKALA	NO.HAL
 <p>EN ARSITEKTUR TAS TEKNIK AS HASANUDDIN</p>	<p>TUGAS AKHIR PERANCANGAN (LBE PERANCANGAN PERUMAHAN DAN LINGKUNGAN PERMUKIMNAN)</p>	<p>PENERAPAN ARSITEKTUR HIJAU PADA PERMUKIMAN PESISIR DI KOTA BAUBAU SULAWESI TENGGARA</p>	<p>REZKY NURFADILAH SIHI (D051181001)</p>	<p>DR. IR HJ. IDAWARNI J. ASMAL, MT DR. IR. H. EDWARD SYARIF, ST., MT</p>	<p>KONSEP ANALISIS TAPAK</p>		

# KONSEP ANALISIS TAPAK

## KEBISINGAN

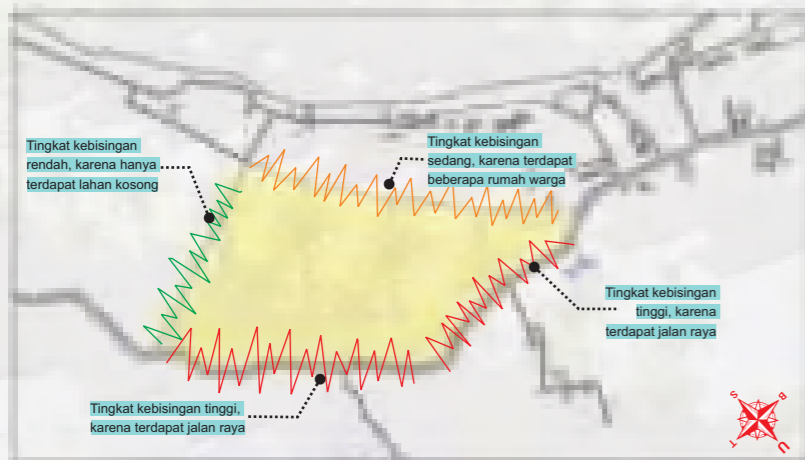

### Analisis:

- Sisi yang memiliki tingkat kebisingan tinggi yaitu pada sisi barat laut dan timur laut
- Sisi yang memiliki tingkat kebisingan sedang yaitu pada sisi barat daya
- Sisi yang memiliki tingkat kebisingan rendah yaitu pada sisi tenggara.

### Tanggapan:

Untuk meminimalisir kebisingan yang tinggi dapat memberikan vegetasi alami untuk mereda kebisingan yang ada serta meletakkan unit bangunan agar tidak mendekati sumber kebisingan.

## VIEW DARI DALAM DAN LUAR




### Analisis:

View ke dalam yang berpotensi dan mendukung dijadikan point of interest terdapat di sisi utara. sedangkan view ke luar yang mendukung dan berpotensi dijadikan tempat untuk menikmati sisi tapak terdapat pada sisi barat, dan selatan.

### Tanggapan:

- Meletakkan bangunan pada bagian tapak yang memiliki view ke luar yang menarik
- memberikan icon baru pada area entrance.

## PENZONINGAN

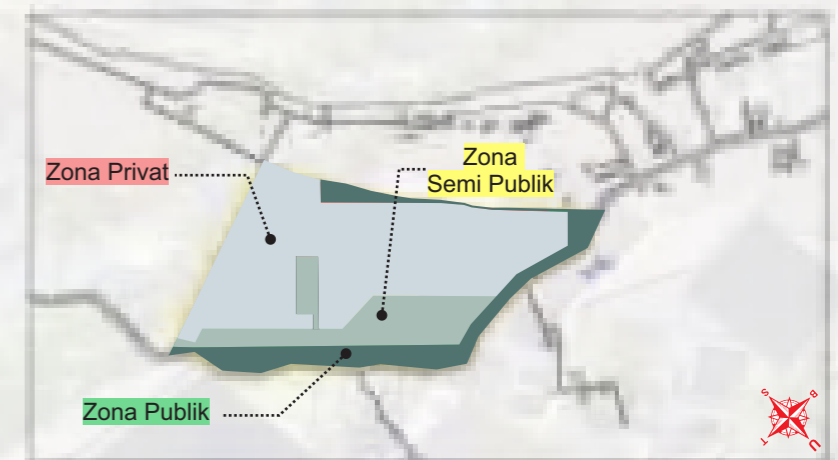


### Analisis:

Pembagian zona tapak terbagi menjadi 3 bagian yaitu zona publik, semi publik, dan privat. untuk pembagian zon tersebut di didasarkan oleh aktivitas dan pelaku.

### Tanggapan:

- Zona publik terdiri dari parkir, toko, dan ruang terbuka hijau
- Zona semi publik terdiri dari sekolah dasar, taman kanak-kanak, posyandu, balai pengobatan, dan balai pertemuan
- Zona privat terdiri dari unit hunian warga.

		JUDUL TUGAS AKHIR	MAHASISWA	DOSEN PEMBIMBING	JUDUL GAMBAR	SKALA	NO.HAL
EN ARSITEKTUR TAS TEKNIK AS HASANUDDIN	TUGAS AKHIR PERANCANGAN (LBE PERANCANGAN PERUMAHAN DAN LINGKUNGAN PERMUKIMNAN)	PENERAPAN ARSITEKTUR HIJAU PADA PERMUKIMAN PESISIR DI KOTA BAUBAU SULAWESI TENGGARA	REZKY NURFADILAH SIHI (D051181001)	DR. IR HJ. IDAWARNI J. ASMAL, MT DR. IR. H. EDWARD SYARIF, ST., MT	KONSEP ANALISIS TAPAK		




# KONSEP BENTUK BANGUNAN

## FILOSOFI BENTUK



Bentuk bangunan ini terinspirasi dari bentuk bangunan tradisional Buton yang biasa banyak ditemukan di wilayah pesisir.

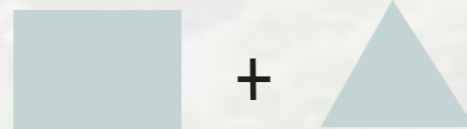

Bentuk bangunan yang diadaptasi dari perpaduan segitiga dan segi empat, bentuk ini dipilih karena bentuk ini merupakan bentuk bangunan yang paling sesuai dengan iklim dan kondisi di Indonesia.

Bentuk bangunan diadaptasi dari bentuk perpaduan segitiga dan segiempat, serta bentuk atap pelana dan


## DASAR PERTIMBANGAN BENTUK

Alasan pemilihan bentuk bangunan panggung:

- Mengantisipasi banjir
- Cocok untuk kawasan pesisir
- Lebih fleksibel untuk pengembangan area kolong
- Membuat area rumah terlihat lebih luas

## RENCANA BENTUK RUMAH



		JUDUL TUGAS AKHIR	MAHASISWA	DOSEN PEMBIMBING	JUDUL GAMBAR	SKALA	NO.HAL
 <p>EN ARSITEKTUR TAS TEKNIK AS HASANUDDIN</p>	<p>TUGAS AKHIR PERANCANGAN (LBE PERANCANGAN PERUMAHAN DAN LINGKUNGAN PERMUKIMNAN)</p>	<p>PENERAPAN ARSITEKTUR HIJAU PADA PERMUKIMAN PESISIR DI KOTA BAUBAU SULAWESI TENGGERA</p>	<p>REZKY NURFADILAH SIHI (D051181001)</p>	<p>DR. IR HJ. IDAWARNI J. ASMAL, MT DR. IR. H. EDWARD SYARIF, ST., MT</p>	<p>KONSEP BENTUK BANGUNAN</p>		

# KONSEP RUANG DALAM


Konsep ruang dalam akan menggunakan dasar estetika dengan unsur *Green Architecture*. Konsep *Green Architecture* yang diterapkan pada interior bangunan di permukiman pesisir ini fokus pada bahan-bahan yang digunakan yang sesuai dengan iklim tropis serta ramah lingkungan.

## WARNA




## MATERIAL

### • Dinding

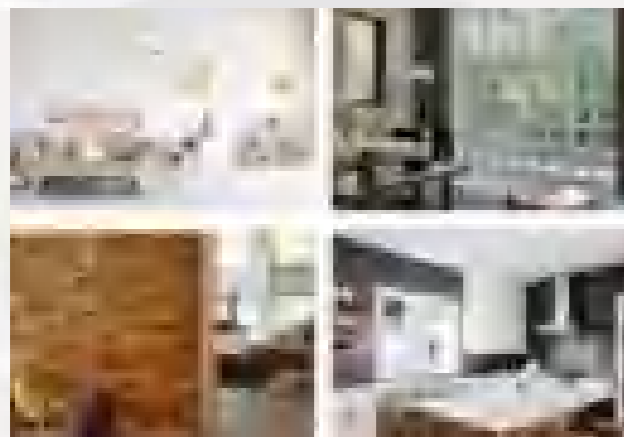


Penggunaan bahan dinding yang digunakan pada bangunan adalah bata ringan AAC, Glass Block, dan Roster.

### • Lantai

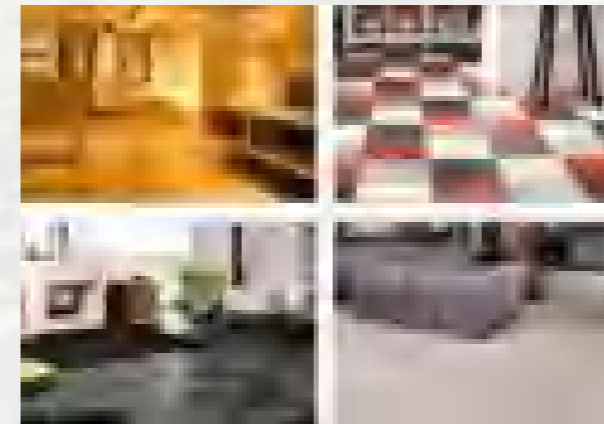



Lantai bangunan akan menggunakan beberapa material seperti conwood, batu alam, linoleum, serta concrete.
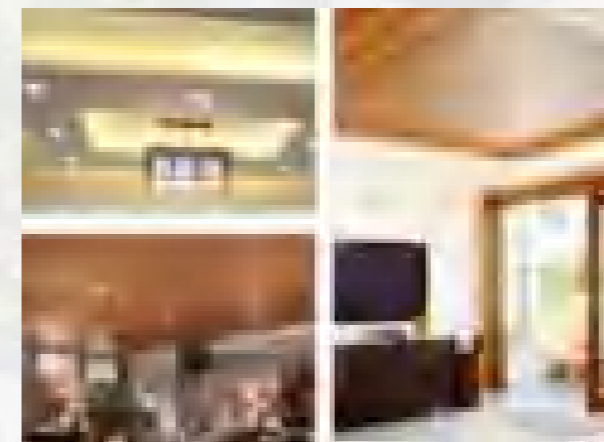
### • Plafon



Material yang dapat digunakan yaitu plafon kayu, plafon gypsum, plafon PVC, serta plafon GRC.

		JUDUL TUGAS AKHIR	MAHASISWA	DOSEN PEMBIMBING	JUDUL GAMBAR	SKALA	NO.HAL
 <p>EN ARSITEKTUR TAS TEKNIK AS HASANUDDIN</p>	<p>TUGAS AKHIR PERANCANGAN (LBE PERANCANGAN PERUMAHAN DAN LINGKUNGAN PERMUKIMNAN)</p>	<p>PENERAPAN ARSITEKTUR HIJAU PADA PERMUKIMAN PESISIR DI KOTA BAUBAU SULAWESI TENGGERA</p>	<p>REZKY NURFADILAH SIHI (D051181001)</p>	<p>DR. IR HJ. IDAWARNI J. ASMAL, MT DR. IR. H. EDWARD SYARIF, ST., MT</p>	<p>KONSEP RUANG DALAM</p>		

# KONSEP RUANG LUAR


## SOFTSCAPE



Adapun elemen softscape yang digunakan antara lain:


- Pohon kelapa
- Ketapang
- Cemara laut
- Pohon palem
- Pohon bintangro
- Pohon tanjung
- Rumput

## HARDSCAPE

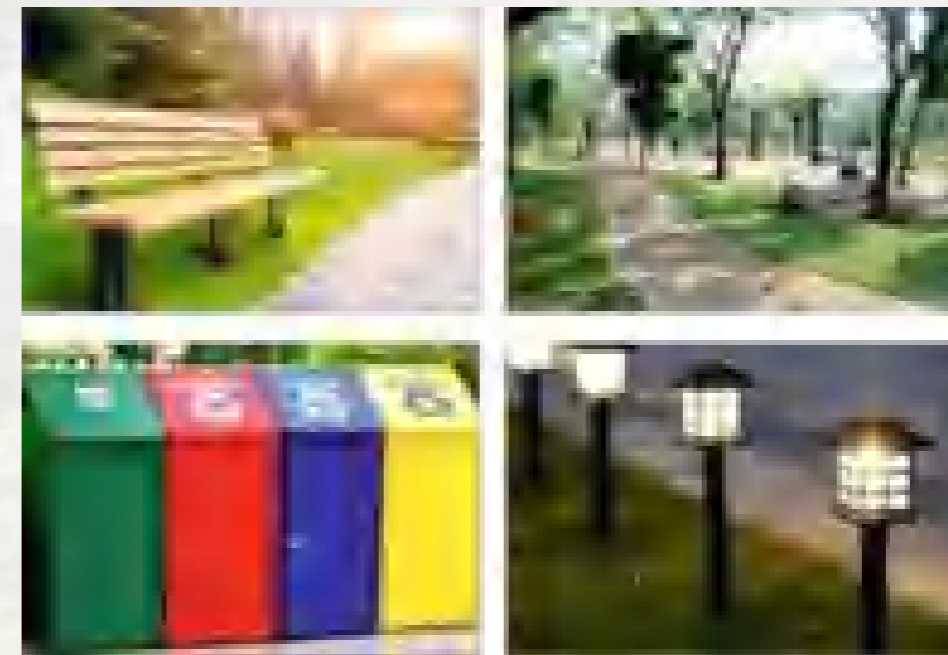

Adapun elemen hardscape yang digunakan antara lain:


- Lampu-lampu taman
- Bangku
- Meja taman
- Gazebo
- Kolam
- Bebatuan
- Kerikil, dll.

		JUDUL TUGAS AKHIR	MAHASISWA	DOSEN PEMBIMBING	JUDUL GAMBAR	SKALA	NO.HAL
 <p>EN ARSITEKTUR TAS TEKNIK AS HASANUDDIN</p>	<p>TUGAS AKHIR PERANCANGAN (LBE PERANCANGAN PERUMAHAN DAN LINGKUNGAN PERMUKIMNAN)</p>	<p>PENERAPAN ARSITEKTUR HIJAU PADA PERMUKIMAN PESISIR DI KOTA BAUBAU SULAWESI TENGARA</p>	<p>REZKY NURFADILAH SIHI (D051181001)</p>	<p>DR. IR HJ. IDAWARNI J. ASMAL, MT DR. IR. H. EDWARD SYARIF, ST., MT</p>	<p>KONSEP RUANG LUAR</p>		

# KONSEP PENCAHAYAAN DAN PENGHAWAAN


## PENCAHAYAAN

### • PENCAHAYAAN ALAMI

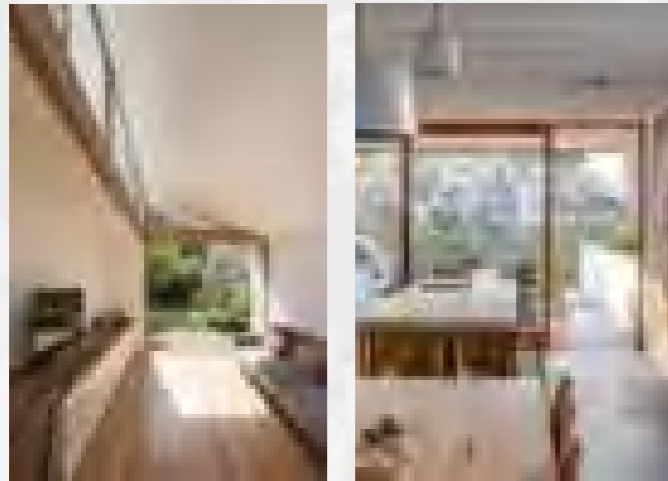

Pencahayaan pada siang hari hanya mengandalkan sinar matahari, hal ini bertujuan agar menghemat pemakaian energi listrik pada bangunan.

### • PENCAHAYAAN BUATAN

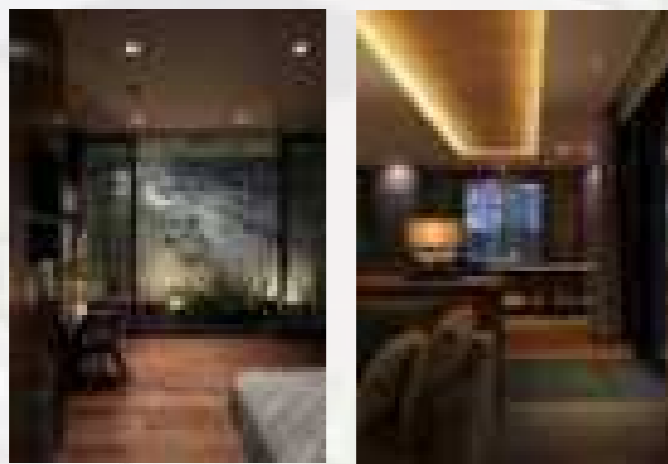

Pencahayaan buatan digunakan apabila:

- Pada malam hari dimana aktivitas dalam ruangan akan atau sedang berlangsung
- Keadaan cuaca yang buruk sehingga membutuhkan cahaya tambahan.

## PENGHAWAAN

### • PENGHAWAAN ALAMI




Sistem penghawaan jenis ini mengoptimalkan sirkulasi udara dengan bukaan-bukaan pada dinding dan atap. Dengan menggunakan sistem bukaan-bukaan jendela atau disebut juga dengan sistem *cross ventilation*.

### • PENGHAWAAN BUATAN




Ciri-ciri ruang yang memerlukan penghawaan buatan yaitu:

- Ruang yang memerlukan ketenangan tanpa diganggu aktivitas dari luar
- Ruang yang bersifat privat.
- Adanya peralatan yang memerlukan pendingin.

		JUDUL TUGAS AKHIR	MAHASISWA	DOSEN PEMBIMBING	JUDUL GAMBAR	SKALA	NO.HAL
 <p>EN ARSITEKTUR TAS TEKNIK AS HASANUDDIN</p>	<p>TUGAS AKHIR PERANCANGAN (LBE PERANCANGAN PERUMAHAN DAN LINGKUNGAN PERMUKIMNAN)</p>	<p>PENERAPAN ARSITEKTUR HIJAU PADA PERMUKIMAN PESISIR DI KOTA BAUBAU SULAWESI TENGGERA</p>	<p>REZKY NURFADILAH SIHI (D051181001)</p>	<p>DR. IR HJ. IDAWARNI J. ASMAL, MT DR. IR. H. EDWARD SYARIF, ST., MT</p>	<p>KONSEP PENCAHAYAAN DAN PENGHAWAAN</p>		

# KONSEP STRUKTUR



## STRUKTUR BAWAH

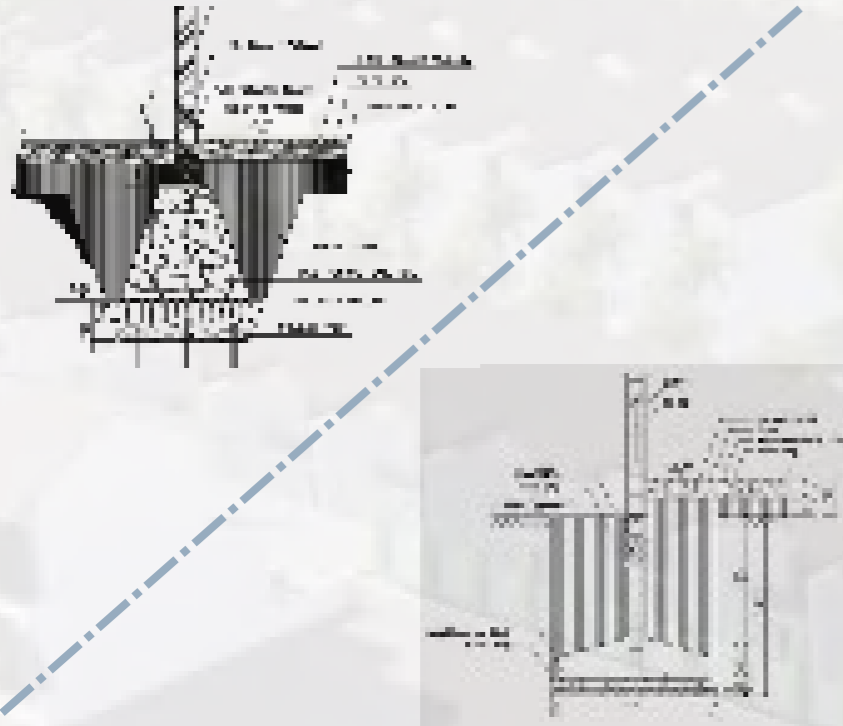

Konsep struktur bawah akan menggunakan 2 sistem struktur yaitu:


- Pondasi batu kali
- Pondasi tapak

## STRUKTUR PENDUKUNG

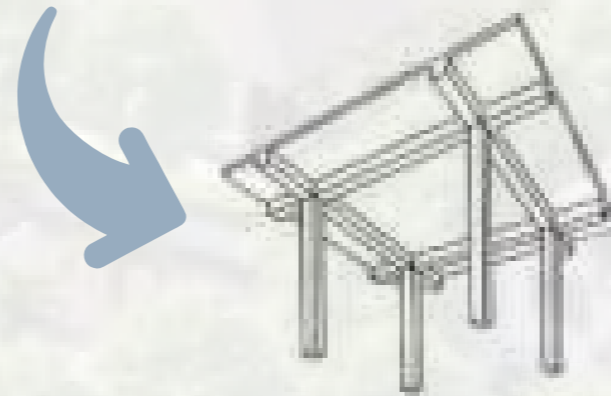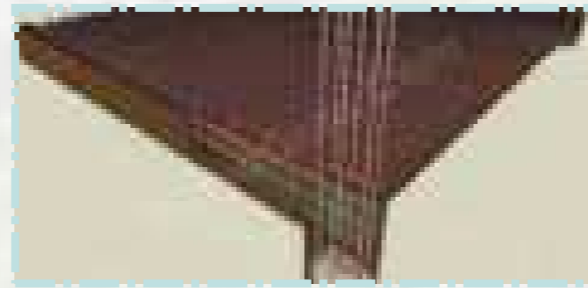


Konsep struktur pendukung yang digunakan yaitu plat beton, dimana akan digunakan pada bangunan dengan 2 lantai.

## STRUKTUR ATAS

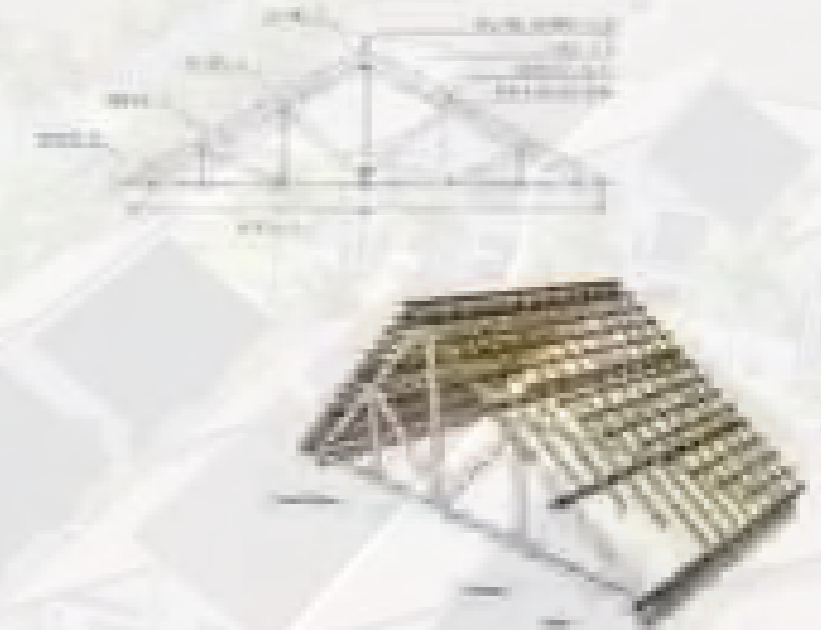


Konsep struktur atas yang digunakan yaitu pada rangka atap. Dimana penopang rangka atap adalah balok kayu / baja yang disusun membentuk segitiga, disebut dengan istilah kuda-kuda.

		JUDUL TUGAS AKHIR	MAHASISWA	DOSEN PEMBIMBING	JUDUL GAMBAR	SKALA	NO.HAL
 <p>EN ARSITEKTUR TAS TEKNIK AS HASANUDDIN</p>	<p>TUGAS AKHIR PERANCANGAN (LBE PERANCANGAN PERUMAHAN DAN LINGKUNGAN PERMUKIMNAN)</p>	<p>PENERAPAN ARSITEKTUR HIJAU PADA PERMUKIMAN PESISIR DI KOTA BAUBAU SULAWESI TENGGERA</p>	<p>REZKY NURFADILAH SIHI (D051181001)</p>	<p>DR. IR HJ. IDAWARNI J. ASMAL, MT DR. IR. H. EDWARD SYARIF, ST., MT</p>	<p>KONSEP STRUKTUR</p>		

# KONSEP UTILITAS

## AIR BERSIH

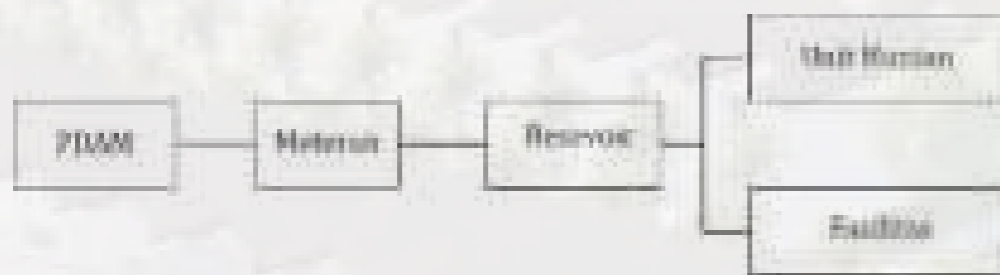

## PENGAMAN KEBAKARAN



Pada bangunan akan disediakan APAR dalam rangka mengantisipasi kebakaran. sedangkan untuk lingkungan permukiman akan disediakan fire hydrant yang akan diletakkan dibeberapa titik tertentu.


## AIR KOTOR


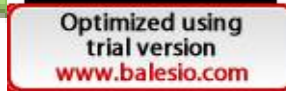



## JARINGAN LISTRIK




## JARINGAN PEMBUANGAN SAMPAH

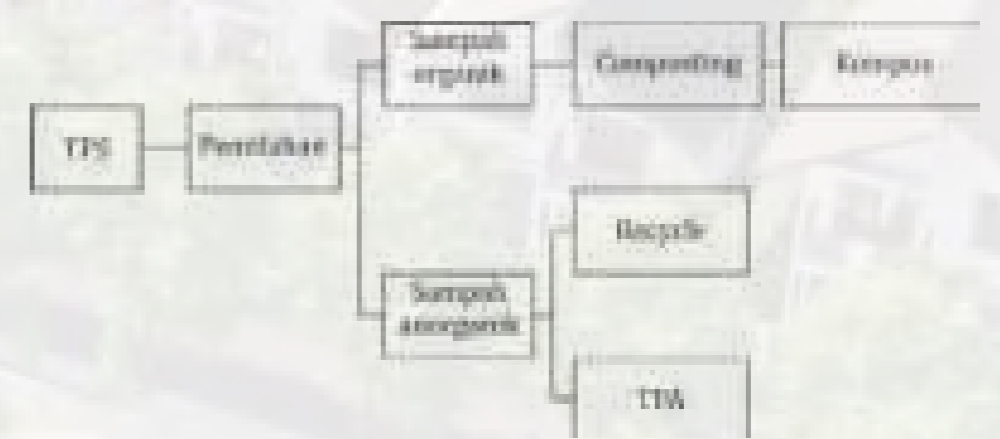

 EN ARSITEKTUR TAS TEKNIK AS HASANUDDIN	TUGAS AKHIR PERANCANGAN (LBE PERANCANGAN PERUMAHAN DAN LINGKUNGAN PERMUKIMNAN)	JUDUL TUGAS AKHIR  PENERAPAN ARSITEKTUR HIJAU PADA PERMUKIMAN PESISIR DI KOTA BAUBAU SULAWESI TENGGARA	MAHASISWA  REZKY NURFADILAH SIHI (D051181001)	DOSEN PEMBIMBING  DR. IR HJ. IDAWARNI J. ASMAL, MT DR. IR. H. EDWARD SYARIF, ST., MT	JUDUL GAMBAR  KONSEP UTILITAS	SKALA	NO.HAL
 Optimized using trial version <a href="http://www.balesio.com">www.balesio.com</a>							

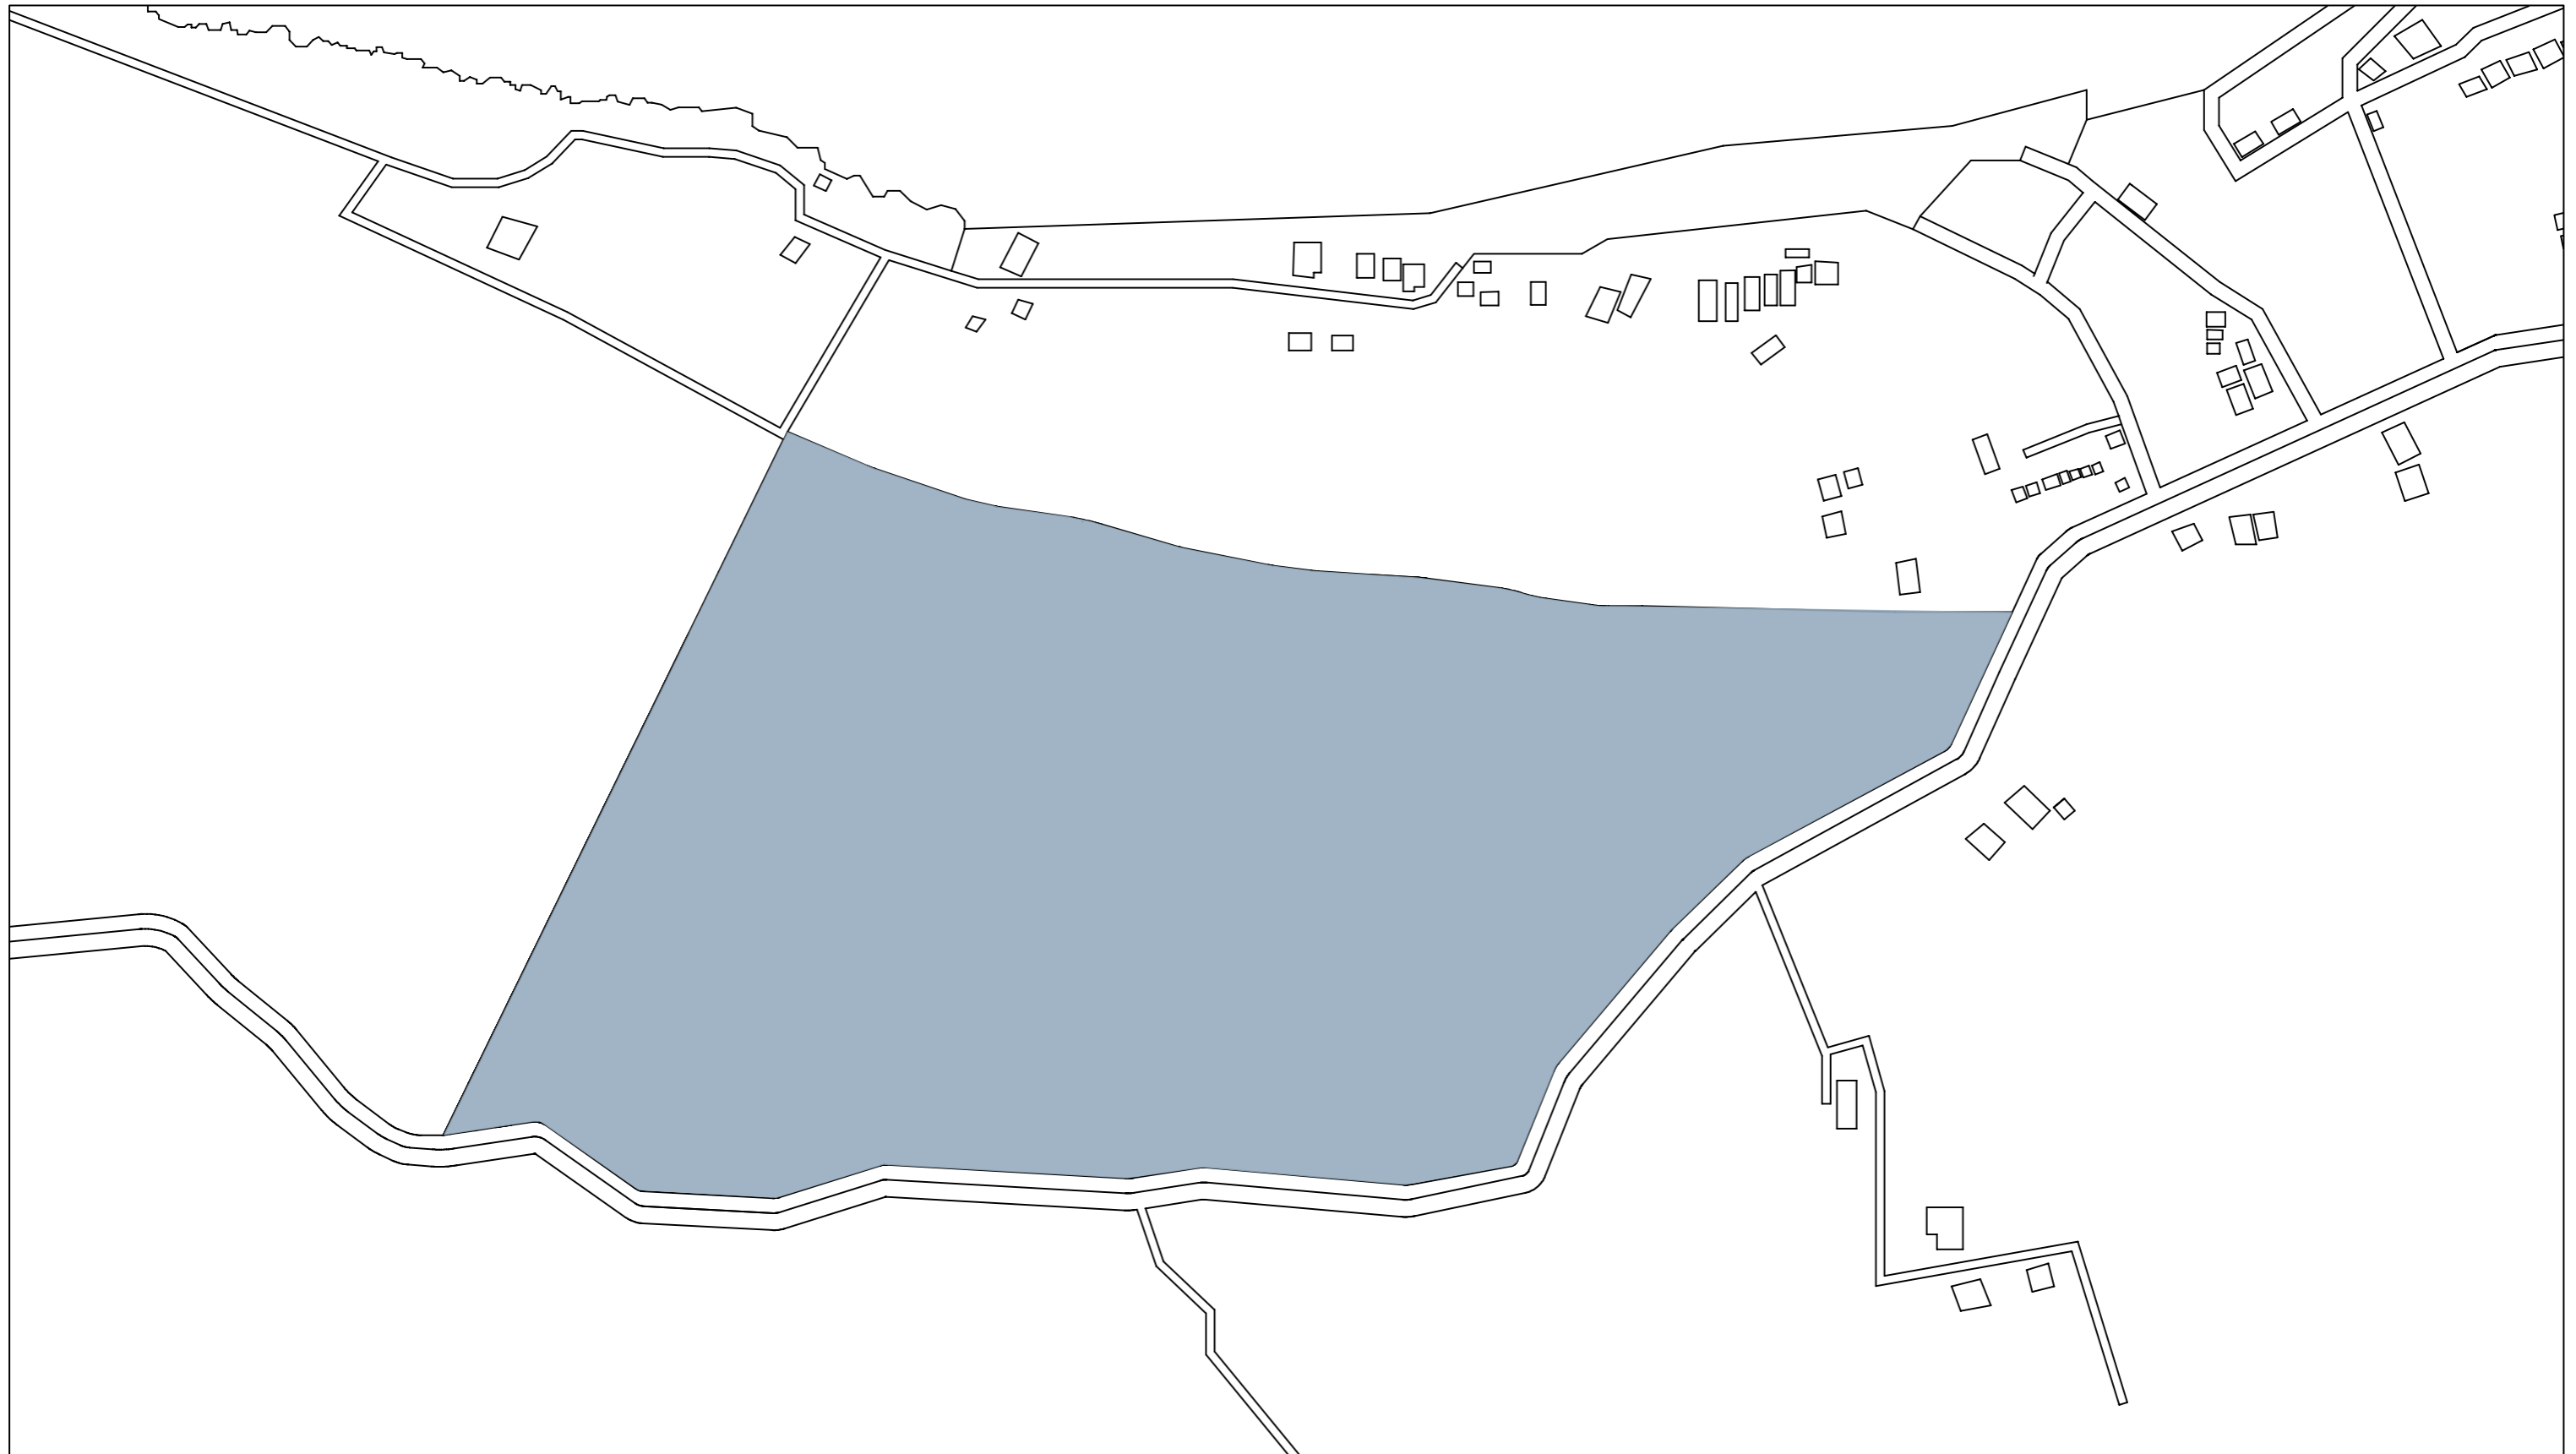

		JUDUL TUGAS AKHIR	MAHASISWA	DOSEN PEMBIMBING	JUDUL GAMBAR	SKALA	NO.HAL
 <p>EN ARSITEKTUR TAS TEKNIK AS HASANUDDIN</p>	<p>TUGAS AKHIR PERANCANGAN (LBE PERANCANGAN PERUMAHAN DAN LINGKUNGAN PERMUKIMNAN)</p>	<p>PENERAPAN GREEN ARCHITECTURE PADA PERMUKIMAN PESISIR DI KOTA BAUBAU SULAWESI TENGGERA</p>	<p>REZKY NURFADILAH SIHI (D051181001)</p>	<p>DR. IR HJ. IDAWARNI J. ASMAL, MT DR. IR. H. EDWARD SYARIF, ST., MT</p>	<p>SITE EKSISTING</p>	<p>1:3000</p>	

# TAMPAK KOMPLEKS




TAMPAK DEPAN MODUL A-F  
SKALA 1:2500



TAMPAK DEPAN MODUL F-K  
SKALA 1:2500



TAMPAK DEPAN MODUL K-P  
SKALA 1:2500

		DOSEN PEMBIMBING	MAHASISWA	JUDUL TUGAS AKHIR	NAMA GAMBAR	SKALA	NO. GAMBAR
 <p>ARSITEKTUR TEKNIK ASANUDDIN</p> <p>Optimized using trial version <a href="http://www.balesio.com">www.balesio.com</a></p>	<p>TUGAS AKHIR PERANCANGAN (LBE PERANCANGAN PERUMAHAN DAN LINGKUNGAN PERMUKIMAN)</p>	<p>Dr. Ir. Hj. Idawarni J. Asmal, MT Dr. H. Edward Syarif, ST., MT</p>	<p>REZKY NURFADILAH SIHI D051181001</p>	<p>PENERAPAN <i>GREEN ARCHITECTURE</i> PADA PERMUKIMAN PESISIR DI KOTA BAUBAU SULAWESI TENGARA</p>	<p>TAMPAK KOMPLEKS</p>		



# TAMPAK KOMPLEKS




TAMPAK BELAKANG MODUL A-F  
SKALA 1:2500



TAMPAK BELAKANG MODUL F-K  
SKALA 1:2500



TAMPAK BELAKANG MODUL K-P  
SKALA 1:2500

		DOSEN PEMBIMBING	MAHASISWA	JUDUL TUGAS AKHIR	NAMA GAMBAR	SKALA	NO. GAMBAR
 <p>ARSITEKTUR TEKNIK ASANUDDIN</p> <p>Optimized using trial version <a href="http://www.balesio.com">www.balesio.com</a></p>	<p>TUGAS AKHIR PERANCANGAN (LBE PERANCANGAN PERUMAHAN DAN LINGKUNGAN PERMUKIMAN)</p>	<p>Dr. Ir. Hj. Idawarni J. Asmal, MT Dr. H. Edward Syarif, ST., MT</p>	<p>REZKY NURFADILAH SIHI D051181001</p>	<p>PENERAPAN <i>GREEN ARCHITECTURE</i> PADA PERMUKIMAN PESISIR DI KOTA BAUBAU SULAWESI TENGARA</p>	<p>TAMPAK KOMPLEKS</p>		


# TAMPAK KOMPLEKS




TAMPAK SAMPING KANAN  
SKALA 1:2800




TAMPAK SAMPING KIRI  
SKALA 1:2800


		DOSEN PEMBIMBING	MAHASISWA	JUDUL TUGAS AKHIR	NAMA GAMBAR	SKALA	NO. GAMBAR
 <p>Optimized using trial version <a href="http://www.balesio.com">www.balesio.com</a></p> <p>ARSITEKTUR TEKNIK ASANUDDIN</p>	TUGAS AKHIR PERANCANGAN (LBE PERANCANGAN PERUMAHAN DAN LINGKUNGAN PERMUKIMAN)	Dr. Ir. Hj. Idawarni J. Asmal, MT Dr. H. Edward Syarif, ST., MT	REZKY NURFADILAH SIHI D051181001	PENERAPAN <i>GREEN ARCHITECTURE</i> PADA PERMUKIMAN PESISIR DI KOTA BAUBAU SULAWESI TENGGARA	TAMPAK KOMPLEKS		

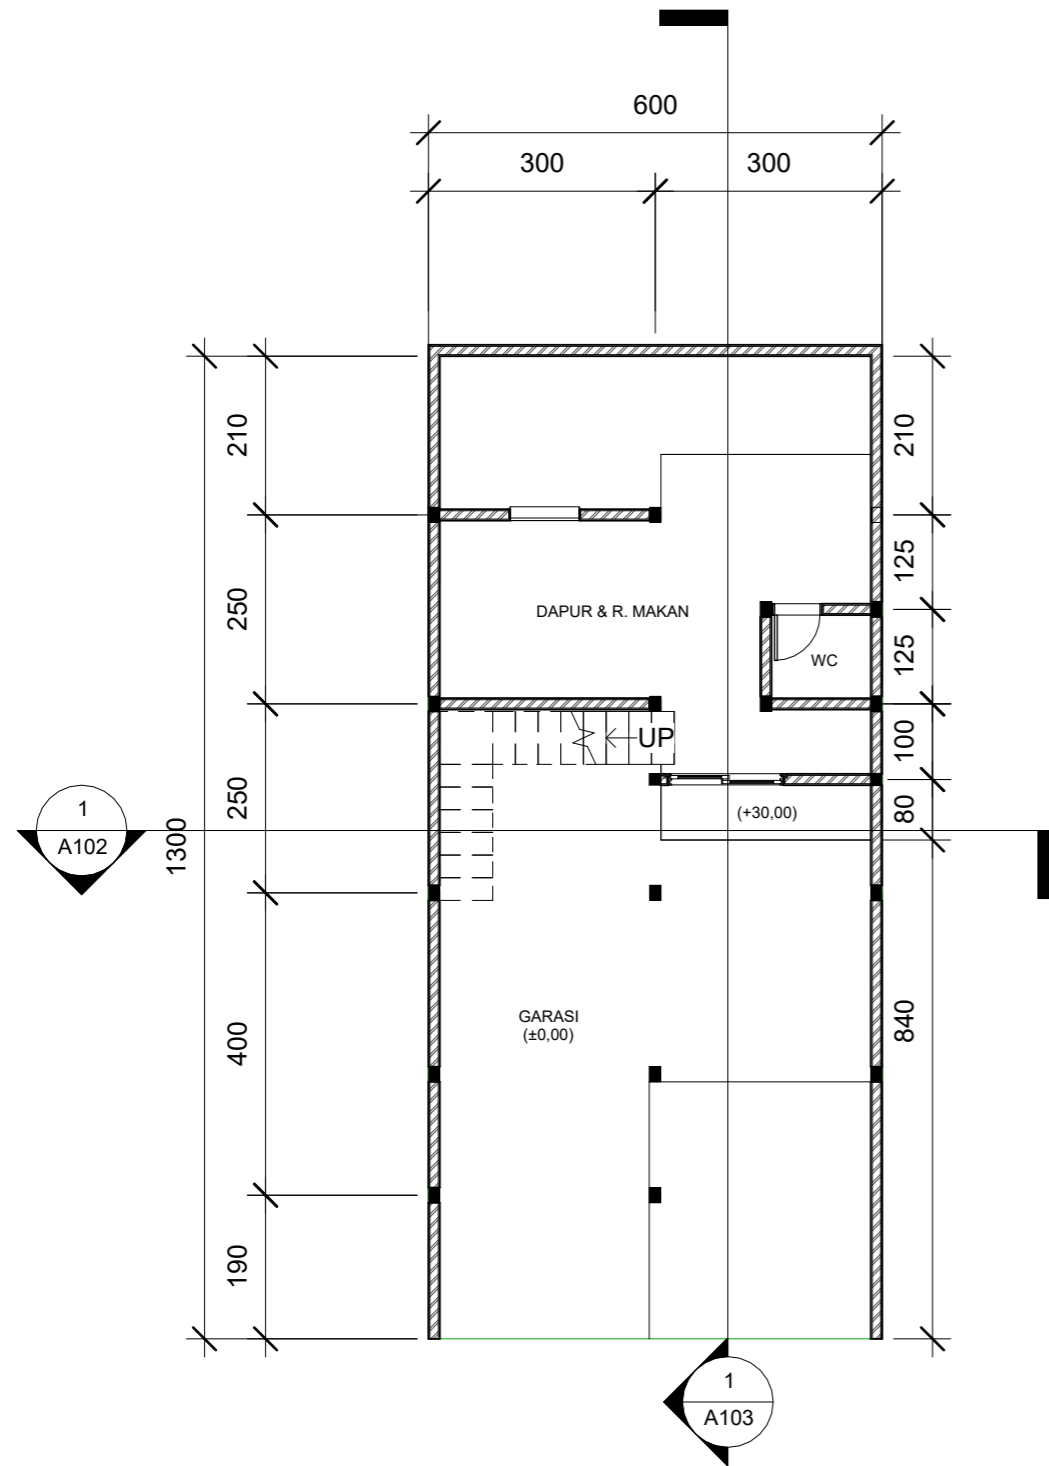

1 DENAH KOLONG  
1 : 100

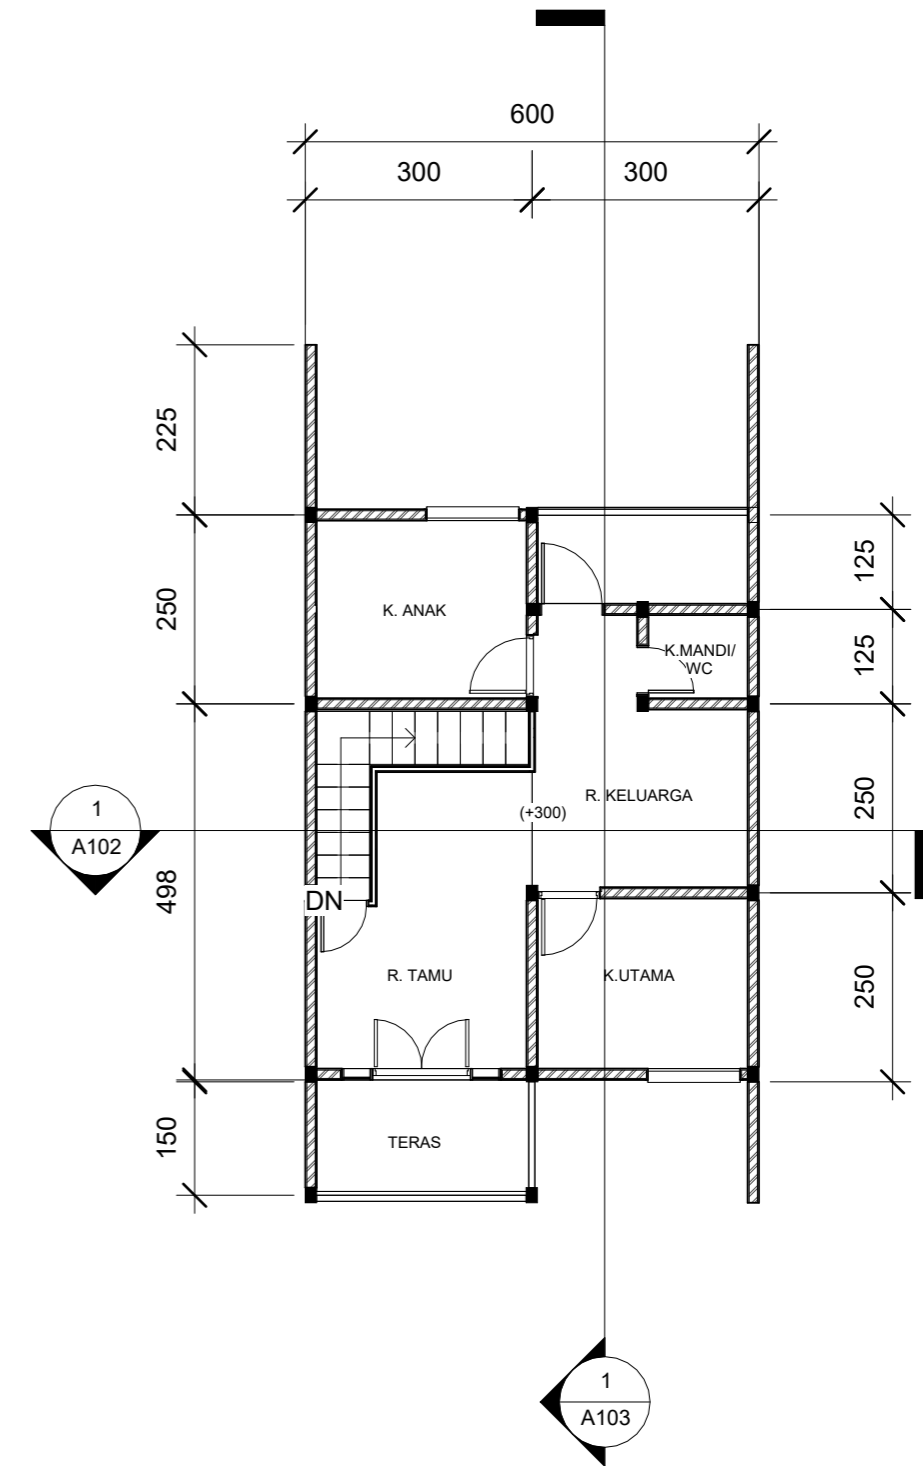

2 DENAH RUMAH  
1 : 100

	TUGAS AKHIR PERANCANGAN (LBE PERANCANGAN PERUMAHAN DAN LINGKUNGAN PERMUKIMAN)	DOSEN PEMBIMBING	MAHASISWA	JUDUL TUGAS AKHIR	NAMA GAMBAR	SKALA	NO. GAMBAR
ARSITEKTUR TEKNIK ASANUDDIN  Optimized using trial version <a href="http://www.balesio.com">www.balesio.com</a>		Dr. Ir. Hj. Idawarni J. Asmal, MT Dr. H. Edward Syarif, ST., MT	REZKY NURFADILAH SIHI D051181001	PENERAPAN <i>GREEN            ARCHITECTURE</i> PADA PERMUKIMAN PESISIR DI KOTA BAUBAU SULAWESI TENGGARA	DENAH		



TAMPAK DEPAN

TAMPAK BELAKANG




Optimized using  
trial version  
www.balesio.com

ARHITECTUR	TUGAS AKHIR PERANCANGAN (LBE PERANCANGAN PERUMAHAN DAN LINGKUNGAN PERMUKIMAN)	DOSEN PEMBIMBING	MAHASISWA/NIM	JUDUL TUGAS AKHIR	NAMA GAMBAR	SKALA	NO. HAL	PARAF/KETERANGAN
UDDIN		Dr. Ir Hj. Idawarni J. Asmal, MT Dr. H. Edward Syarif, ST., MT	REZKY NURFADILAH SIHI D051181001	PENERAPAN <i>GREEN ARCHITECTURE</i> PADA PERMUKIMAN PESISIR DI KOTA BAUBAU SULAWESI TENGGARA	TAMPAK HUNIAN	1:50		




○ TAMPAK S. KANAN

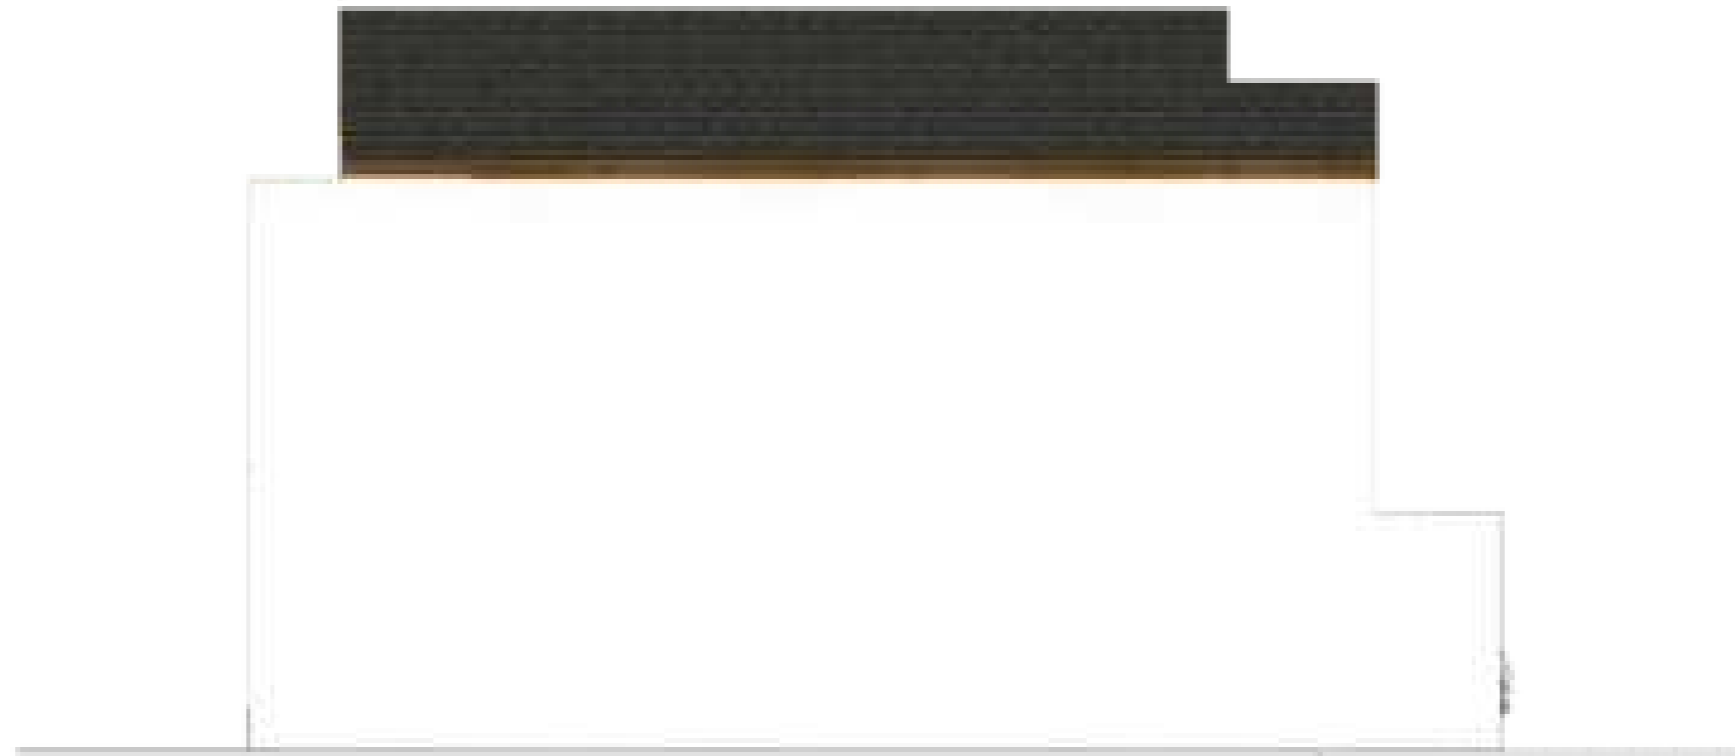


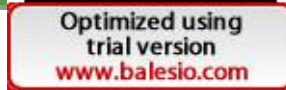
○ TAMPAK S.KIRI




DOKUMEN	TUGAS AKHIR PERANCANGAN (LBE PERANCANGAN PERUMAHAN DAN LINGKUNGAN PERMUKIMAN)	DOSEN PEMBIMBING	MAHASISWA/NIM	JUDUL TUGAS AKHIR	NAMA GAMBAR	SKALA	NO. HAL	PARAF/KETERANGAN
REKTUR MUDDIN		Dr. Ir Hj. Idawarni J. Asmal, MT Dr. H. Edward Syarif, ST., MT	REZKY NURFADILAH SIHI D051181001	PENERAPAN <i>GREEN ARCHITECTURE</i> PADA PERMUKIMAN PESISIR DI KOTA BAUBAU SULAWESI TENGGARA	TAMPAK HUNIAN	1:50		

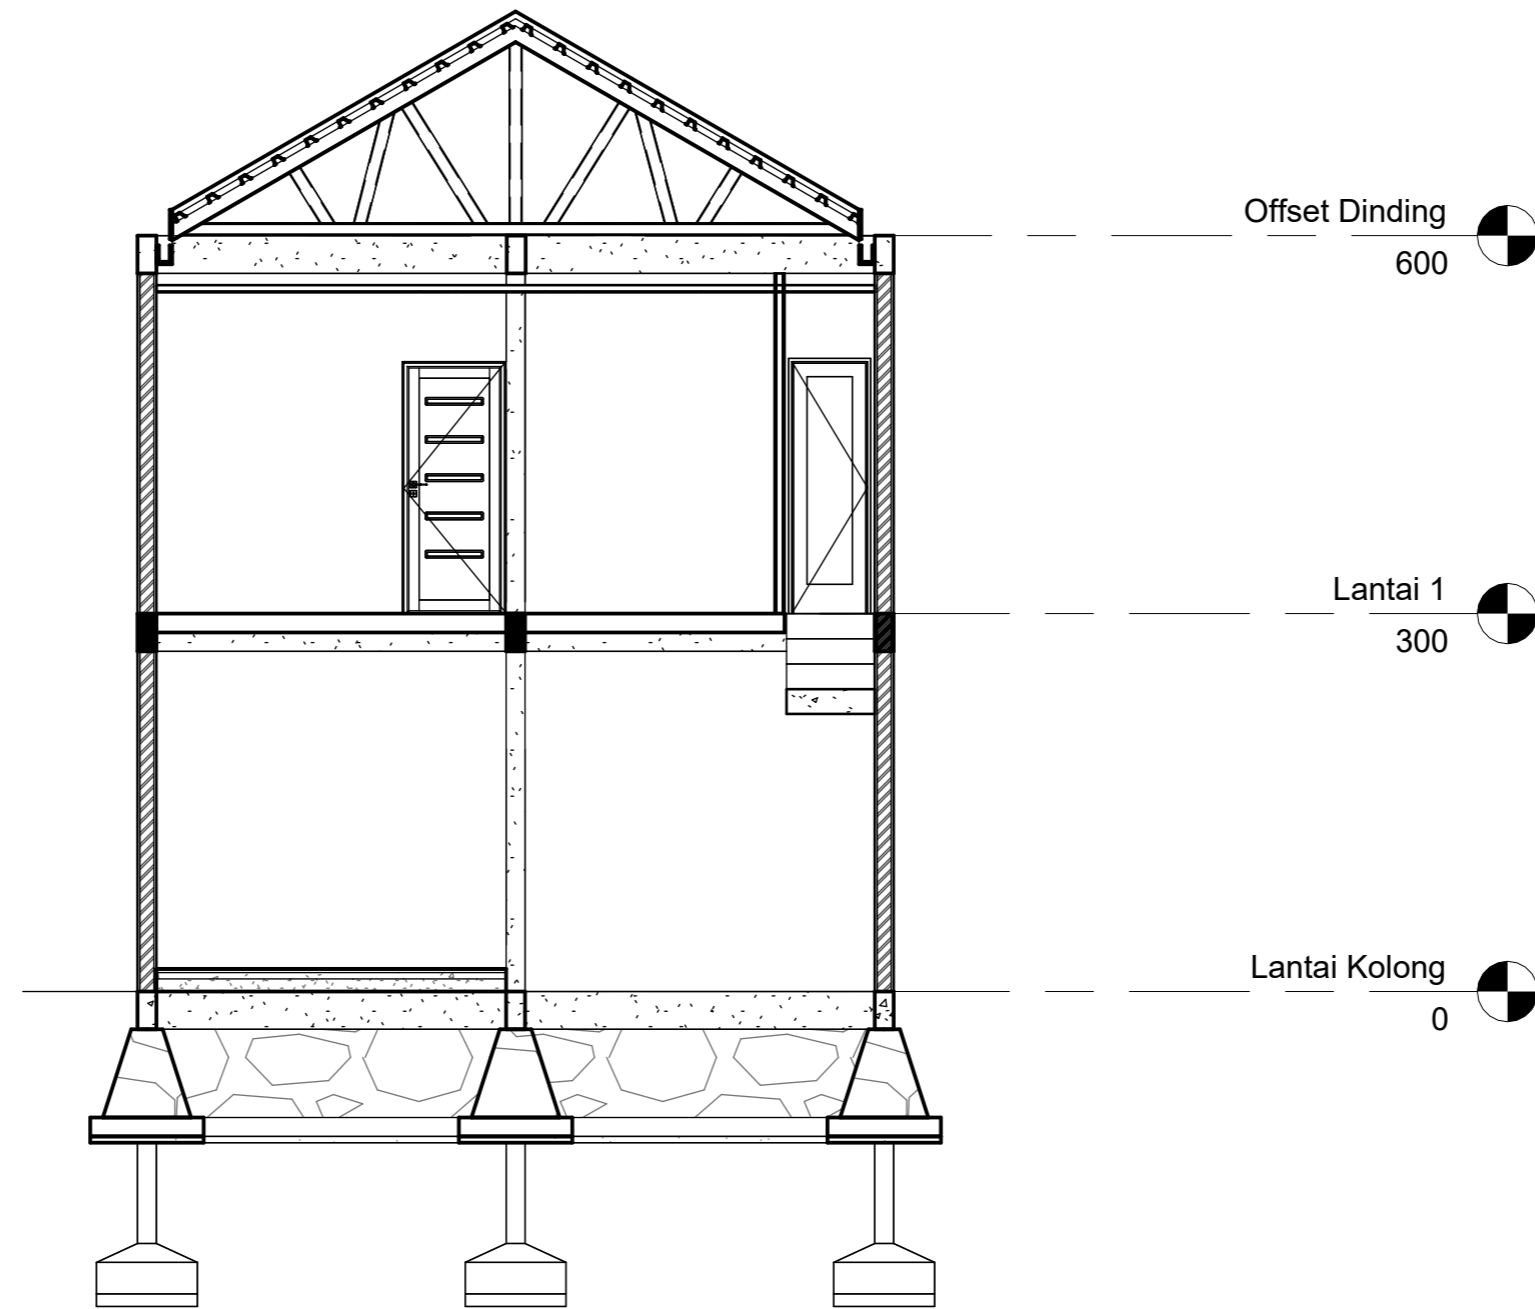


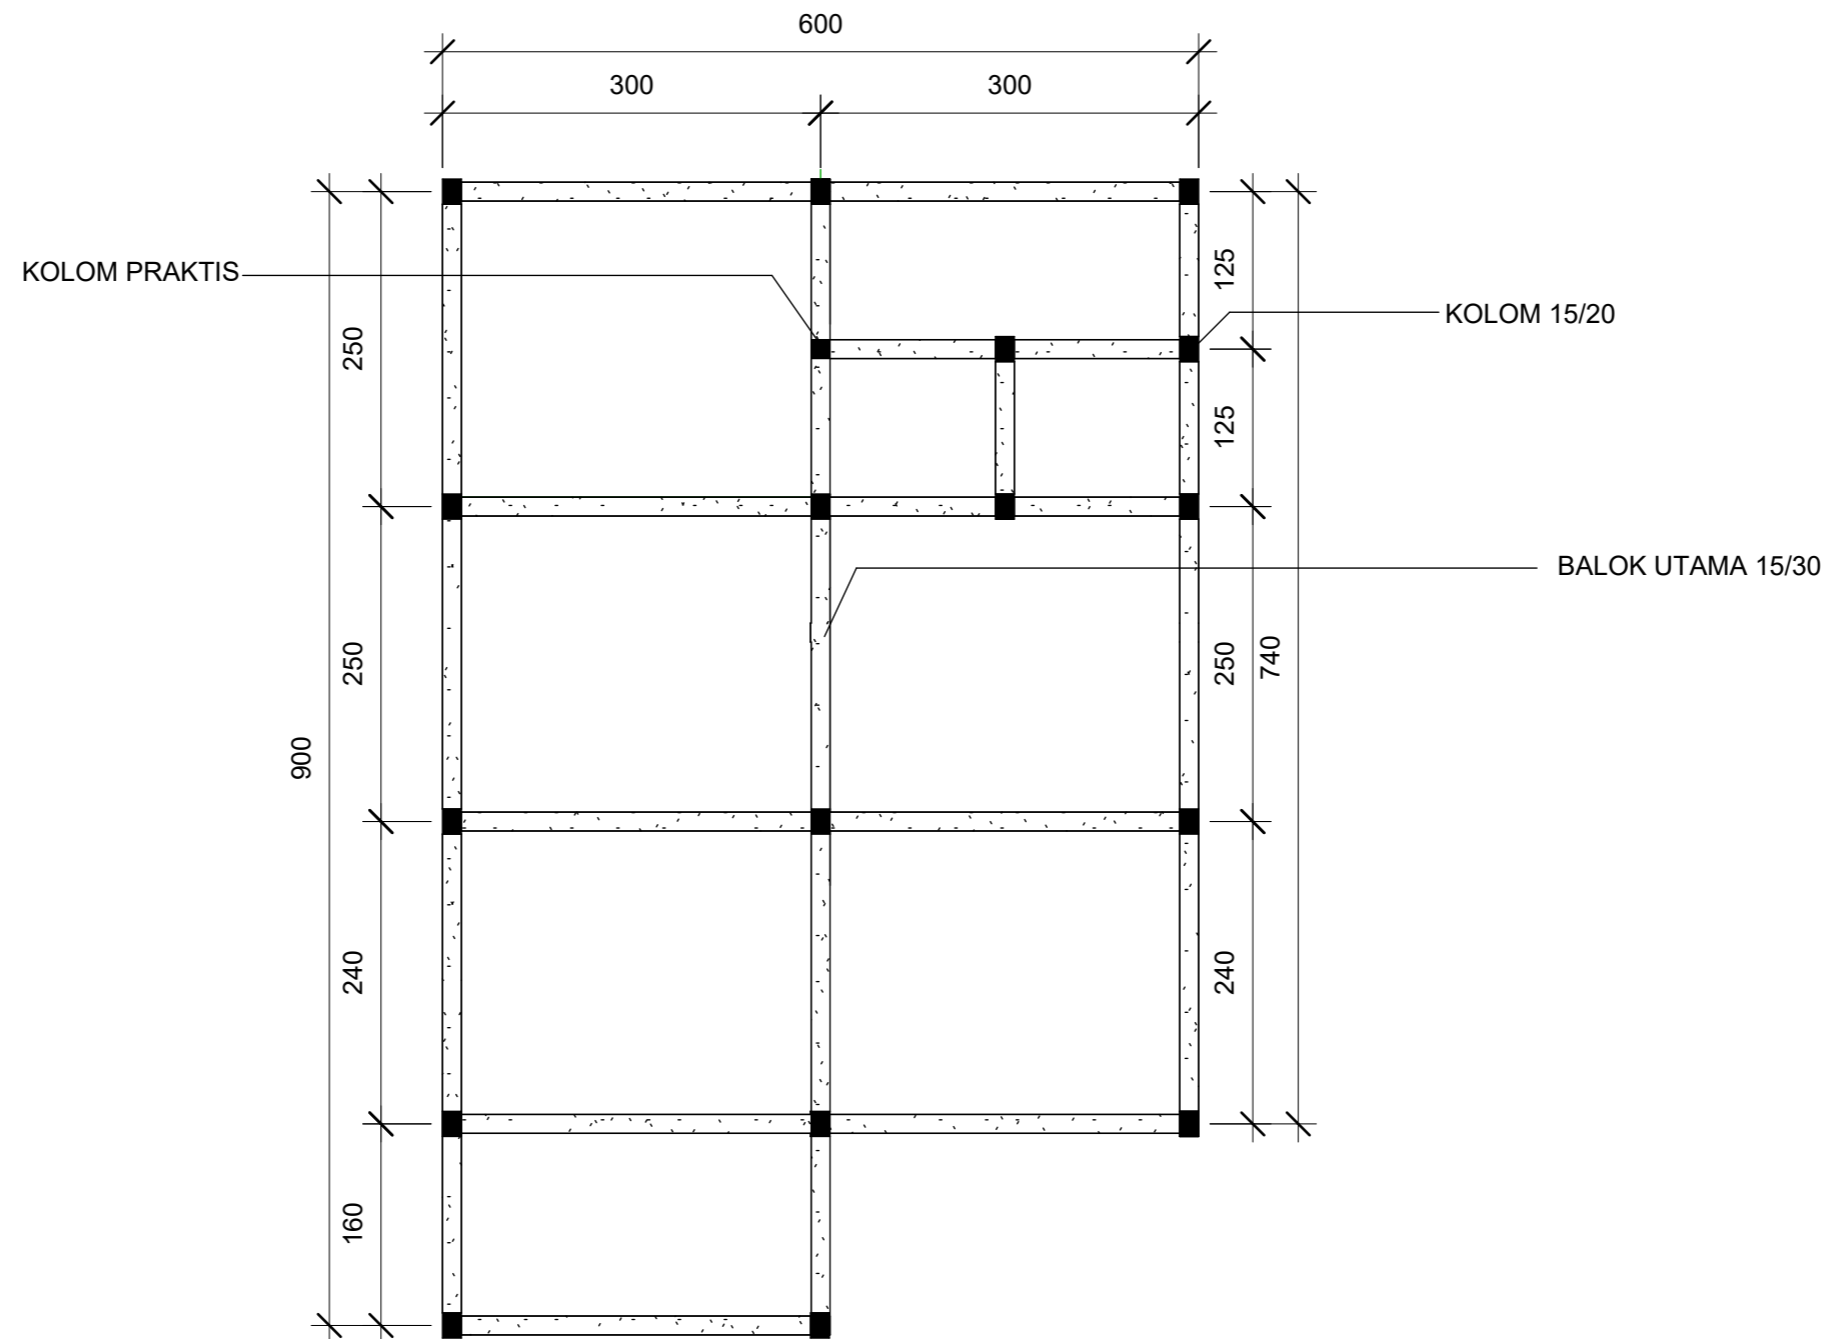
1 POT A-A  
1 : 60

 ARSITEKTUR TEKNIK ASANUDDIN	TUGAS AKHIR PERANCANGAN (LBE PERANCANGAN PERUMAHAN DAN LINGKUNGAN PERMUKIMAN)	DOSEN PEMBIMBING	MAHASISWA	JUDUL TUGAS AKHIR	NAMA GAMBAR	SKALA	NO. GAMBAR
		Dr. Ir. Hj. Idawarni J. Asmal, MT Dr. H. Edward Syarif, ST., MT	REZKY NURFADILAH SIHI D051181001	PENERAPAN <i>GREEN ARCHITECTURE</i> PADA PERMUKIMAN PESISIR DI KOTA BAUBAU SULAWESI TENGGARA	TAMPAK POTONGAN		

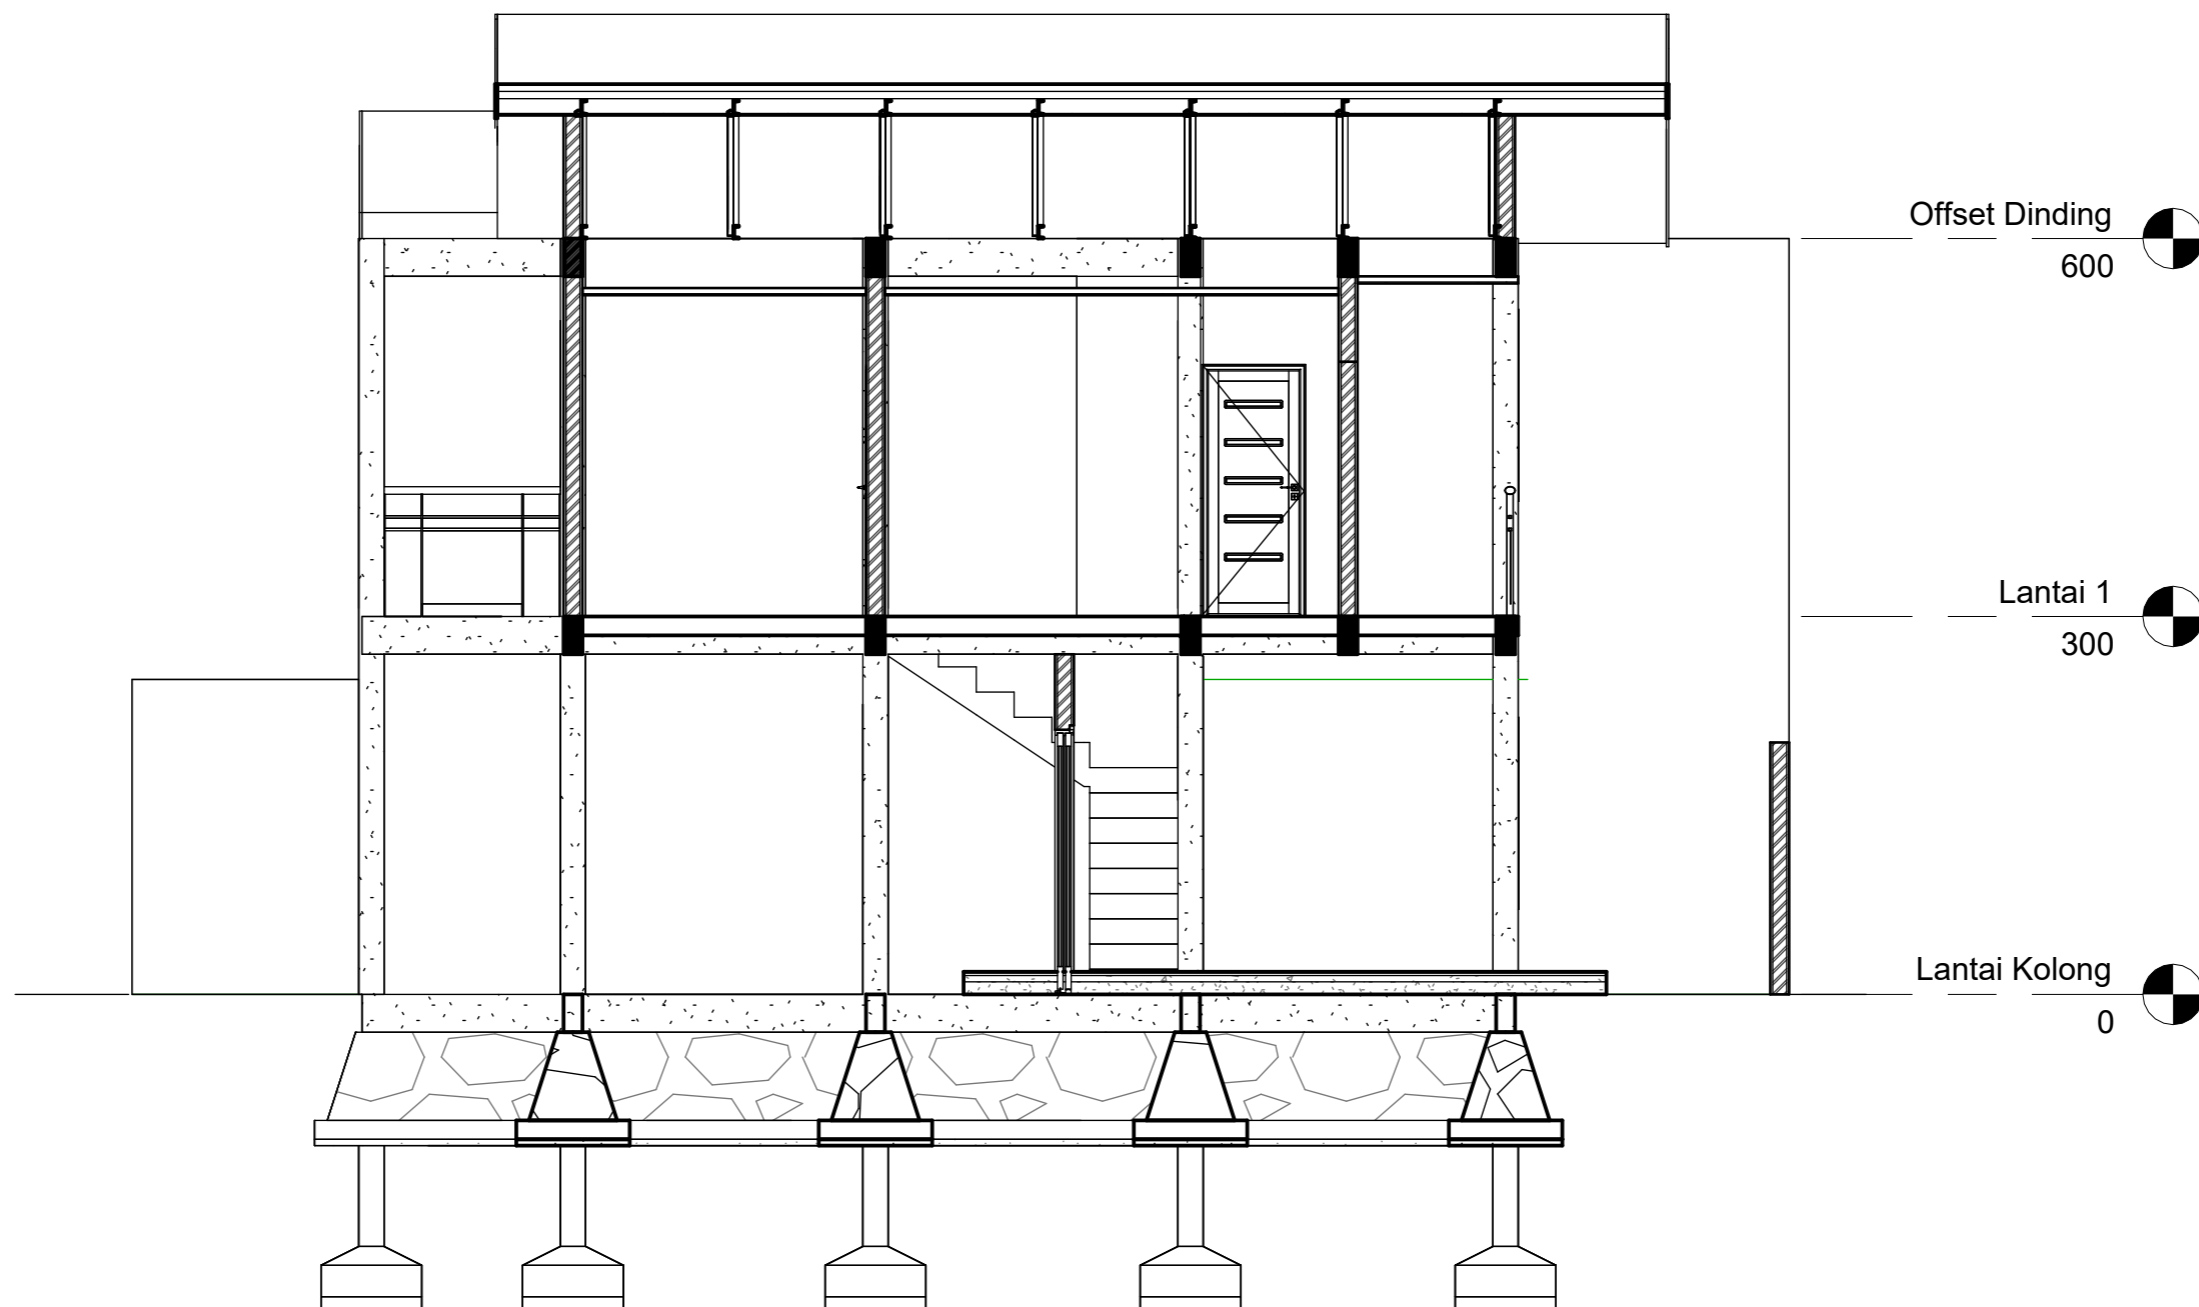



1 POT B-B  
1 : 60


		DOSEN PEMBIMBING	MAHASISWA	JUDUL TUGAS AKHIR	NAMA GAMBAR	SKALA	NO. GAMBAR
 <p>ARSITEKTUR TEKNIK ASANUDDIN</p> <p>Optimized using trial version <a href="http://www.balesio.com">www.balesio.com</a></p>	<p>TUGAS AKHIR PERANCANGAN (LBE PERANCANGAN PERUMAHAN DAN LINGKUNGAN PERMUKIMAN)</p>	<p>Dr. Ir. Hj. Idawarni J. Asmal, MT Dr. H. Edward Syarif, ST., MT</p>	<p>REZKY NURFADILAH SIHI D051181001</p>	<p>PENERAPAN <i>GREEN ARCHITECTURE</i> PADA PERMUKIMAN PESISIR DI KOTA BAUBAU SULAWESI TENGARA</p>	<p>TAMPAK POTONGAN</p>		




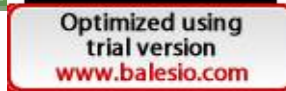
① RENCANA PERLETAKAN KOLOM DAN BALOK  
1 : 60


 ARSITEKTUR TEKNIK ASANUDDIN	TUGAS AKHIR PERANCANGAN (LBE PERANCANGAN PERUMAHAN DAN LINGKUNGAN PERMUKIMAN)	DOSEN PEMBIMBING	MAHASISWA	JUDUL TUGAS AKHIR	NAMA GAMBAR	SKALA	NO. GAMBAR
		Dr. Ir. Hj. Idawarni J. Asmal, MT Dr. H. Edward Syarif, ST., MT	REZKY NURFADILAH SIHI D051181001	PENERAPAN <i>GREEN ARCHITECTURE</i> PADA PERMUKIMAN PESISIR DI KOTA BAUBAU SULAWESI TENGARA	RENCANA KOLOM DAN BALOK		



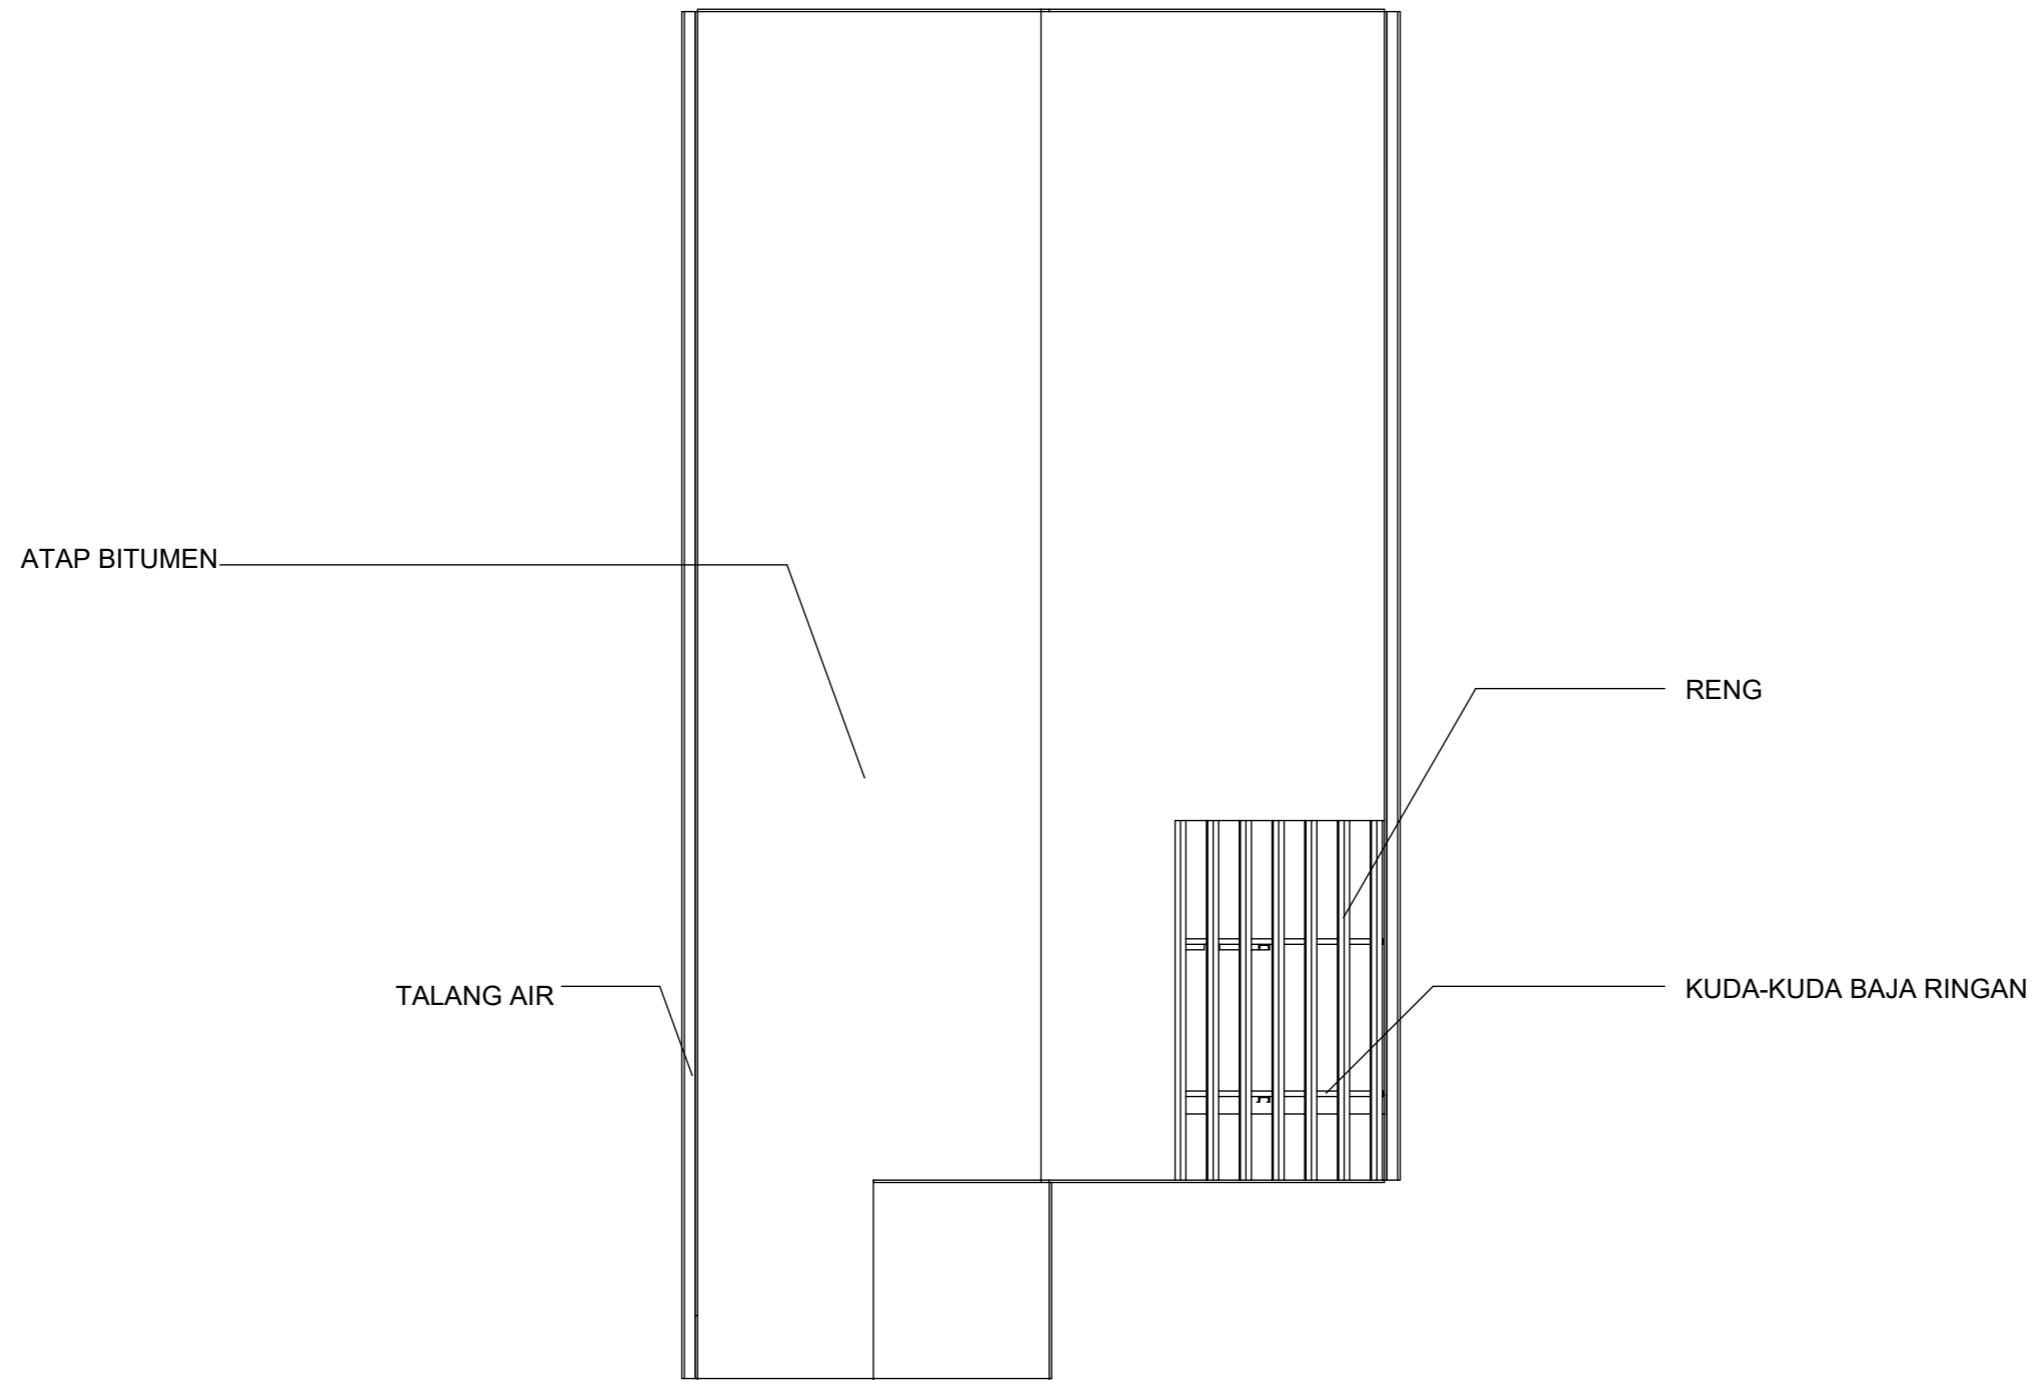

1 RENCANA ATAP  
1 : 60

 ARSITEKTUR TEKNIK ASANUDDIN	TUGAS AKHIR PERANCANGAN (LBE PERANCANGAN PERUMAHAN DAN LINGKUNGAN PERMUKIMAN)	DOSEN PEMBIMBING	MAHASISWA	JUDUL TUGAS AKHIR	NAMA GAMBAR	SKALA	NO. GAMBAR
		Dr. Ir. Hj. Idawarni J. Asmal, MT Dr. H. Edward Syarif, ST., MT	REZKY NURFADILAH SIHI D051181001	PENERAPAN <i>GREEN ARCHITECTURE</i> PADA PERMUKIMAN PESISIR DI KOTA BAUBAU SULAWESI TENGGARA	RENCANA ATAP		

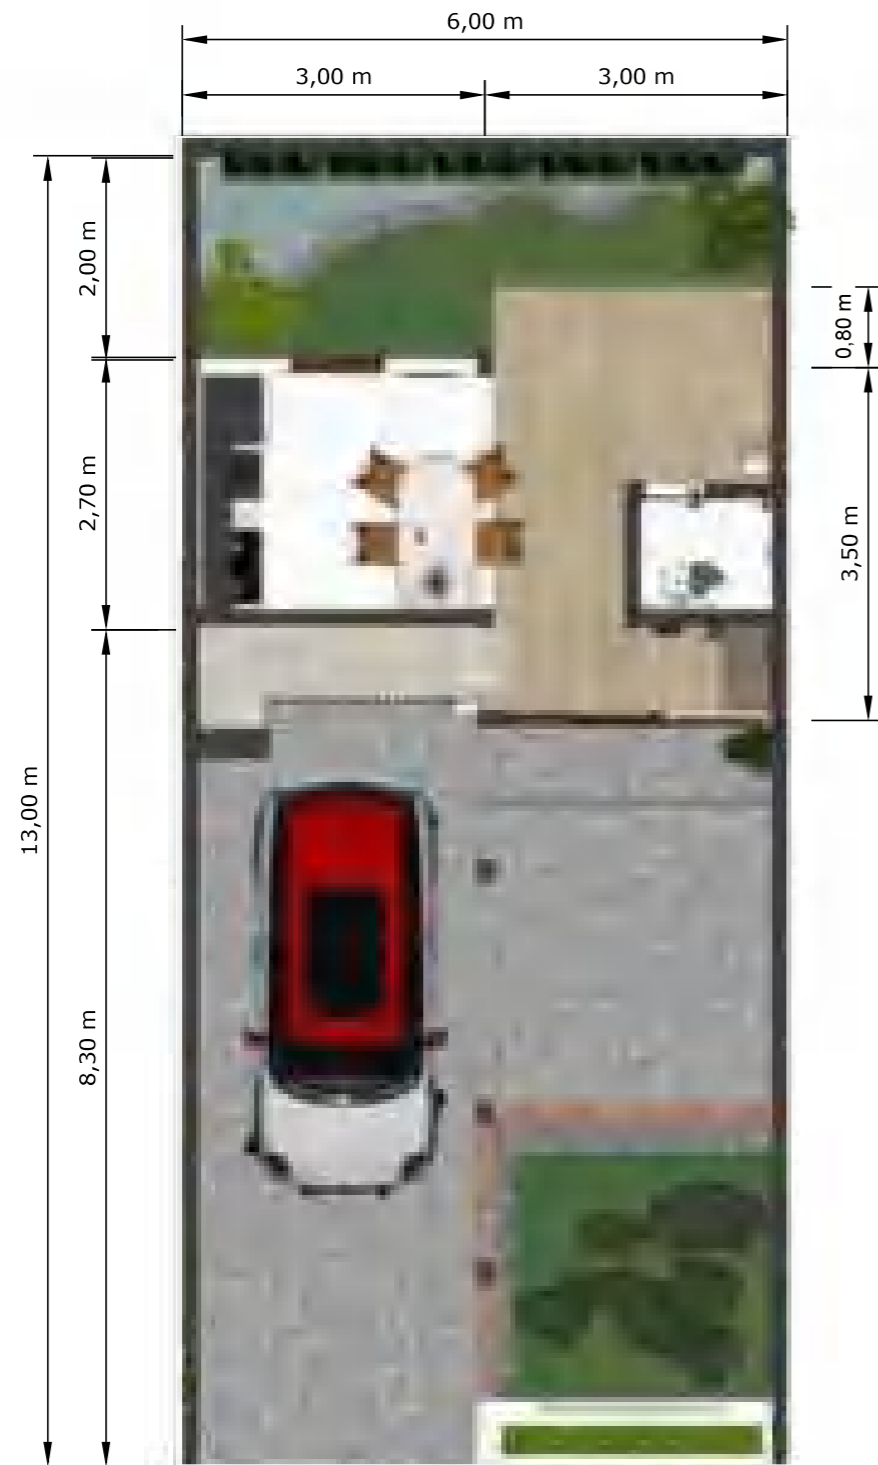

**DENAH KOLONG**  
SKALA 1:75



**DENAH RUMAH**  
SKALA 1:75



Optimized using  
trial version  
www.balesio.com

ARQUITEKTUR  
MUDDIN

TUGAS AKHIR  
PERANCANGAN  
(LBE PERANCANGAN  
PERUMAHAN DAN  
LINGKUNGAN  
PERMUKIMAN)

DOSEN PEMBIMBING

Dr. Ir Hj. Idawarni J. Asmal, MT  
Dr. H. Edward Syarif, ST., MT

MAHASISWA/NIM

REZKY NURFADILAH SIHI  
D051181001

JUDUL TUGAS AKHIR

PENERAPAN *GREEN*  
*ARCHITECTURE* PADA  
PERMUKIMAN PESISIR DI KOTA  
BAUBAU SULAWESI TENGGARA

NAMA GAMBAR

DENAH  
INTERIOR

SKALA

1:75

NO. HAL

PARAF/KETERANGAN




Optimized using  
trial version  
[www.balesio.com](http://www.balesio.com)

NO. HAL	JARAF/REFERANSI	DALAM	NAMA GAMBAR	JUDUL TUGAS AKHIR	MAHASISWANYA	DOSEN PENYEMBAH	TUGAS AKHIR PERANCANGAN (SBE) PERANCANGAN PERUBAHAN DAN LAMPU LINDAH (FORMULAS)
			RESPEKTIF INTERIOR	PENERAPAN GREEN ARCHITECTURE PADA PERUMAHAN PERSIS DI KOTA BALUBAU SULAWESI TENGGARA	REZKY NURFADILAH SH (001181001)	Dr. H. H. Satrio J. Anwar, MT Dr. H. Ernest Syarif, ST., MT	




Optimized using  
trial version  
[www.balesio.com](http://www.balesio.com)


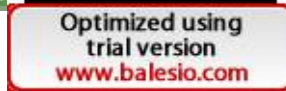
NO. URUT	TUGAS AKHIR PERANCANGAN GEB. PERANCANGAN PERUBAHAN DAN LAMPUKUNAN (PERMUKAWAN)	DOSEN PEMBIMBING	MAHASISWANYA	JUDUL TUGAS AKHIR	NAMA DAMBAK	SKALA	NÖ. HAL	TAMBAH KETERANGAN
1		Dr. H. H. M. Mawardi J. Arrol, MT Dr. H. Edward Syarif, ST., MT	REZKY MURYADILAH SH 03511811001	PENERAPAN GREEN ARCHITECTURE PADA PERUMAHAN PESSIR DI KOTA DAUHAU SULAWESI TENGGARA	PROFESITIF BANGUNAN			

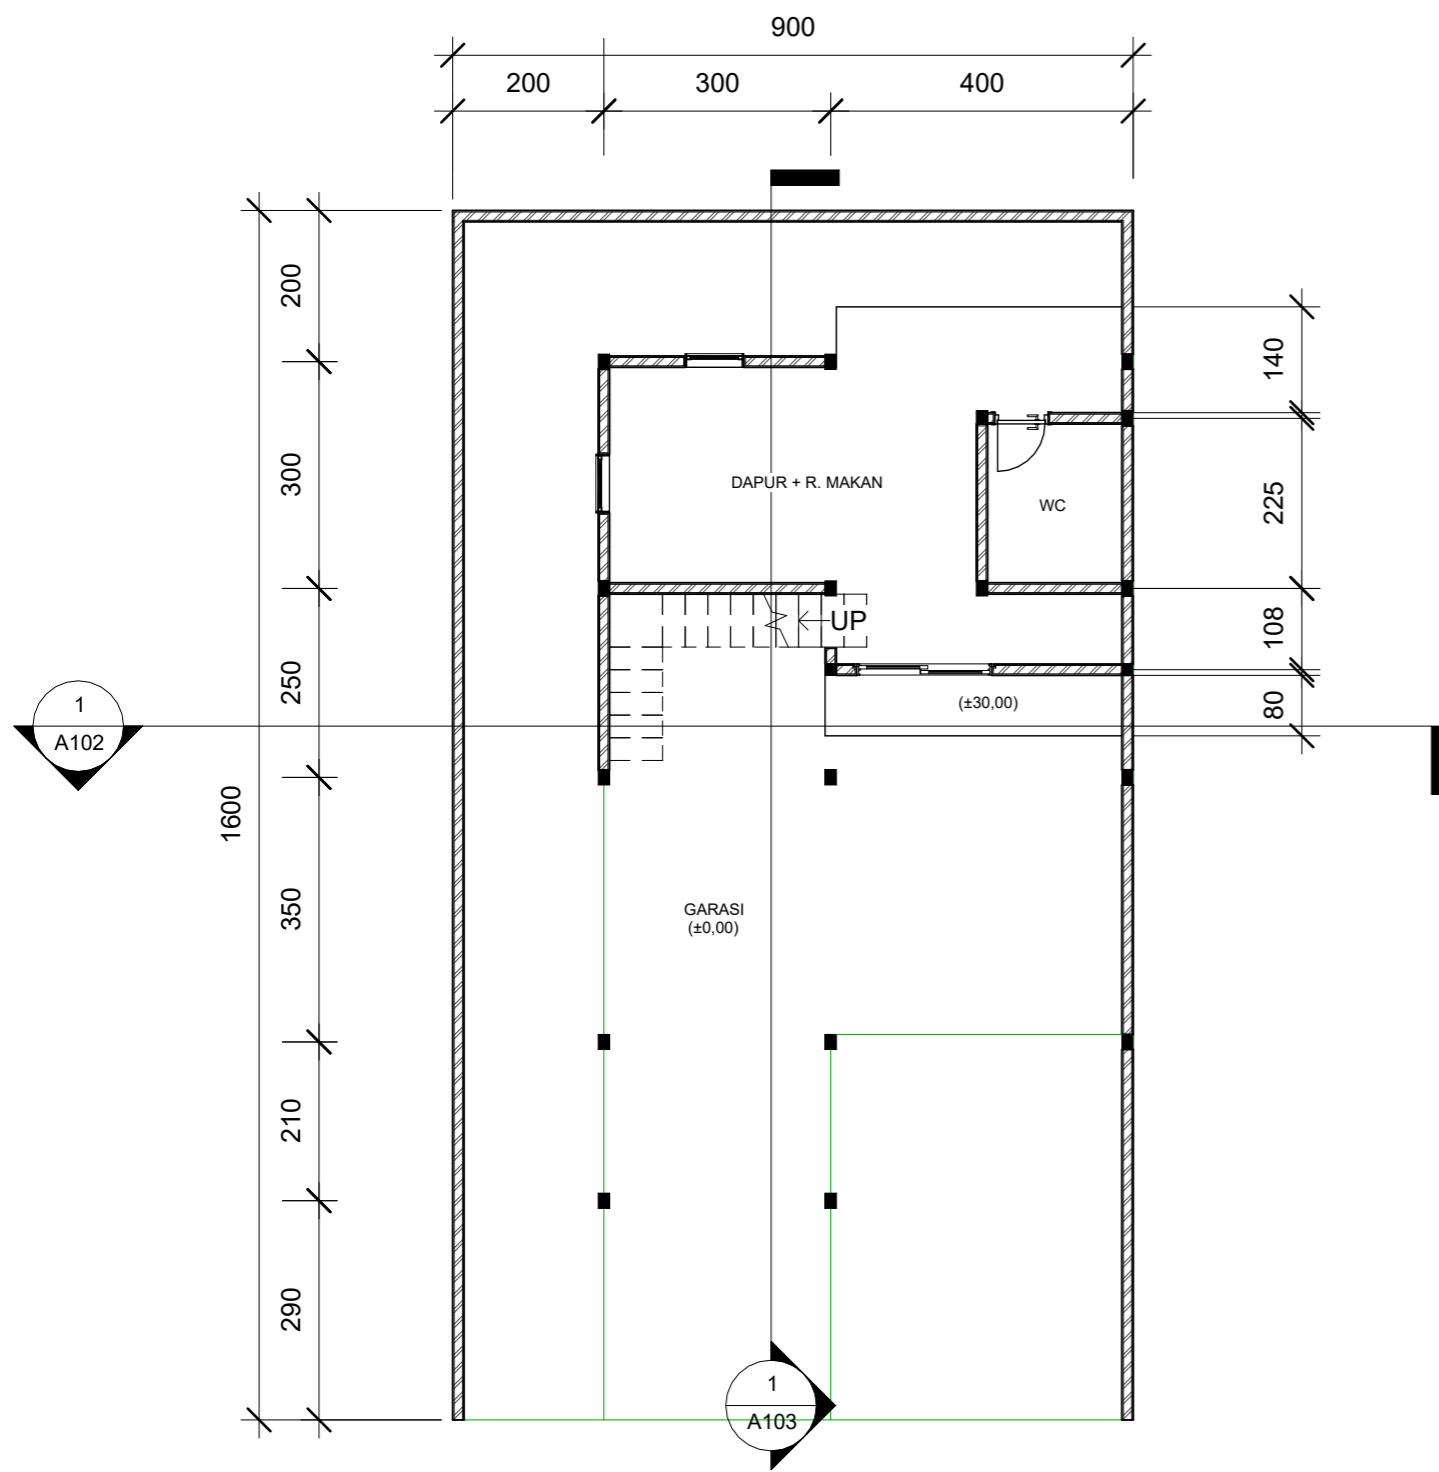

1 DENAH KOLONG  
1 : 100

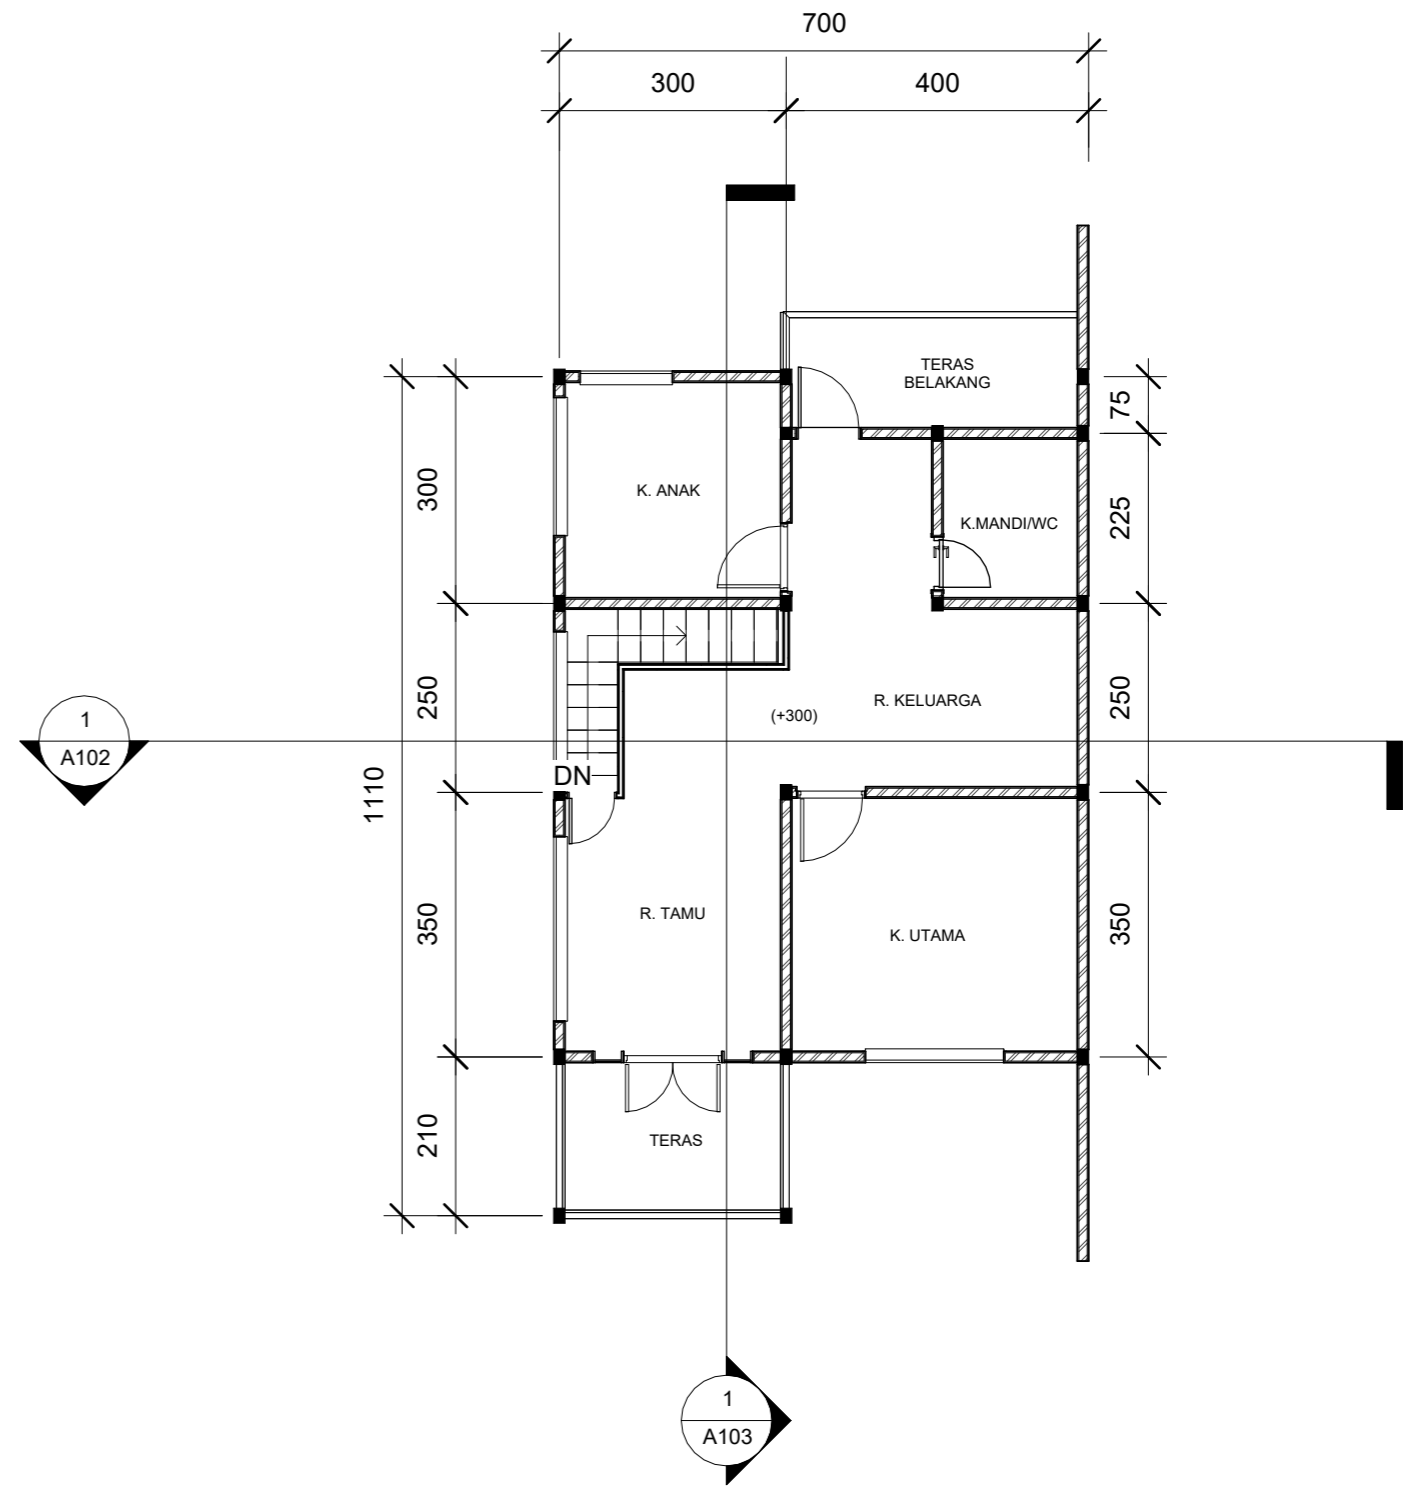

2 DENAH RUMAH  
1 : 100

	ARSITEKTUR TEKNIK ASANUDDIN	TUGAS AKHIR PERANCANGAN (LBE PERANCANGAN PERUMAHAN DAN LINGKUNGAN PERMUKIMAN)	DOSEN PEMBIMBING  Dr. Ir. Hj. Idawarni J. Asmal, MT Dr. H. Edward Syarif, ST., MT	MAHASISWA  REZKY NURFADILAH SIHI D051181001	JUDUL TUGAS AKHIR  PENERAPAN <i>GREEN ARCHITECTURE</i> PADA PERMUKIMAN PESISIR DI KOTA BAUBAU SULAWESI TENGGARA	NAMA GAMBAR  DENAH	SKALA  NO. GAMBAR
							



TAMPAK DEPAN  
SKALA 1:60

TAMPAK BELAKANG  
SKALA 1:60



Optimized using trial version  
www.balesio.com

ARQUITEKTUR	TUGAS AKHIR PERANCANGAN (LBE PERANCANGAN PERUMAHAN DAN LINGKUNGAN PERMUKIMAN)	DOSEN PEMBIMBING	MAHASISWA/NIM	JUDUL TUGAS AKHIR	NAMA GAMBAR	SKALA	NO. HAL	PARAF/KETERANGAN
NUDDIN		Dr. Ir Hj. Idawarni J. Asmal, MT Dr. H. Edward Syarif, ST., MT	REZKY NURFADILAH SIHI D051181001	PENERAPAN <i>GREEN ARCHITECTURE</i> PADA PERMUKIMAN PESISIR DI KOTA BAUBAU SULAWESI TENGGARA	TAMPAK HUNIAN	1:60		

TAMPAK S.KANAN  
SKALA 1:100




TAMPAK S.KIRI  
SKALA 1:100




Optimized using  
trial version  
www.balesio.com


ARQUITEKTOR	TUGAS AKHIR PERANCANGAN (LBE PERANCANGAN PERUMAHAN DAN LINGKUNGAN PERMUKIMAN)	DOSEN PEMBIMBING	MAHASISWA/NIM	JUDUL TUGAS AKHIR	NAMA GAMBAR	SKALA	NO. HAL	PARAF/KETERANGAN
NUDDIN		Dr. Ir Hj. Idawarni J. Asmal, MT Dr. H. Edward Syarif, ST., MT	REZKY NURFADILAH SIHI D051181001	PENERAPAN <i>GREEN ARCHITECTURE</i> PADA PERMUKIMAN PESISIR DI KOTA BAUBAU SULAWESI TENGGARA	TAMPAK HUNIAN	1:100		

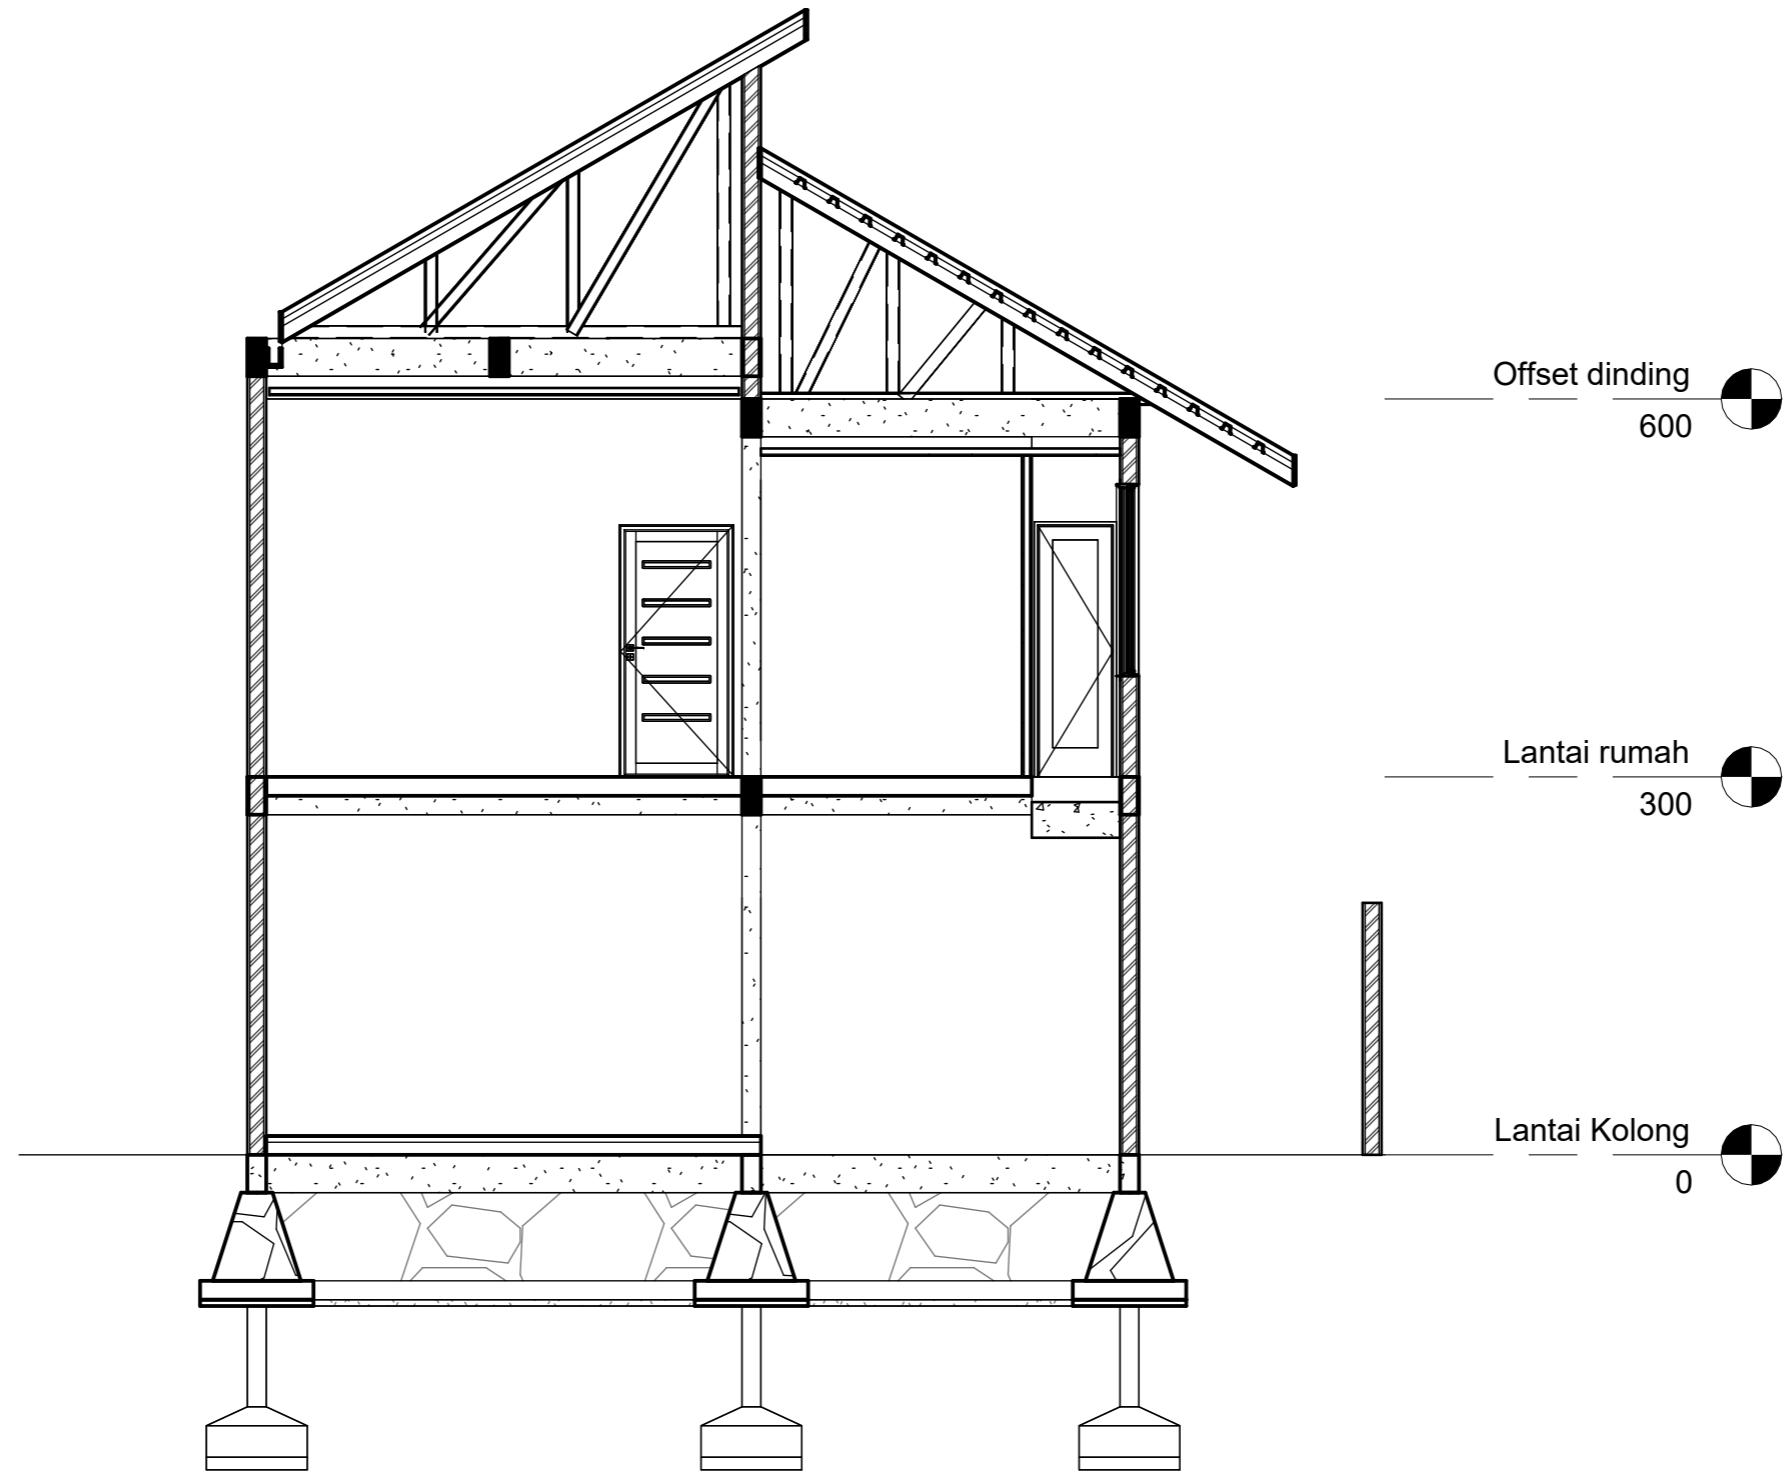


1 POT A-A  
1 : 60


 ARSITEKTUR TEKNIK ASANUDDIN	TUGAS AKHIR PERANCANGAN (LBE PERANCANGAN PERUMAHAN DAN LINGKUNGAN PERMUKIMAN)	DOSEN PEMBIMBING	MAHASISWA	JUDUL TUGAS AKHIR	NAMA GAMBAR	SKALA	NO. GAMBAR
Optimized using trial version <a href="http://www.balesio.com">www.balesio.com</a>		Dr. Ir. Hj. Idawarni J. Asmal, MT Dr. H. Edward Syarif, ST., MT	REZKY NURFADILAH SIHI D051181001	PENERAPAN <i>GREEN ARCHITECTURE</i> PADA PERMUKIMAN PESISIR DI KOTA BAUBAU SULAWESI TENGARA	TAMPAK POTONGAN		



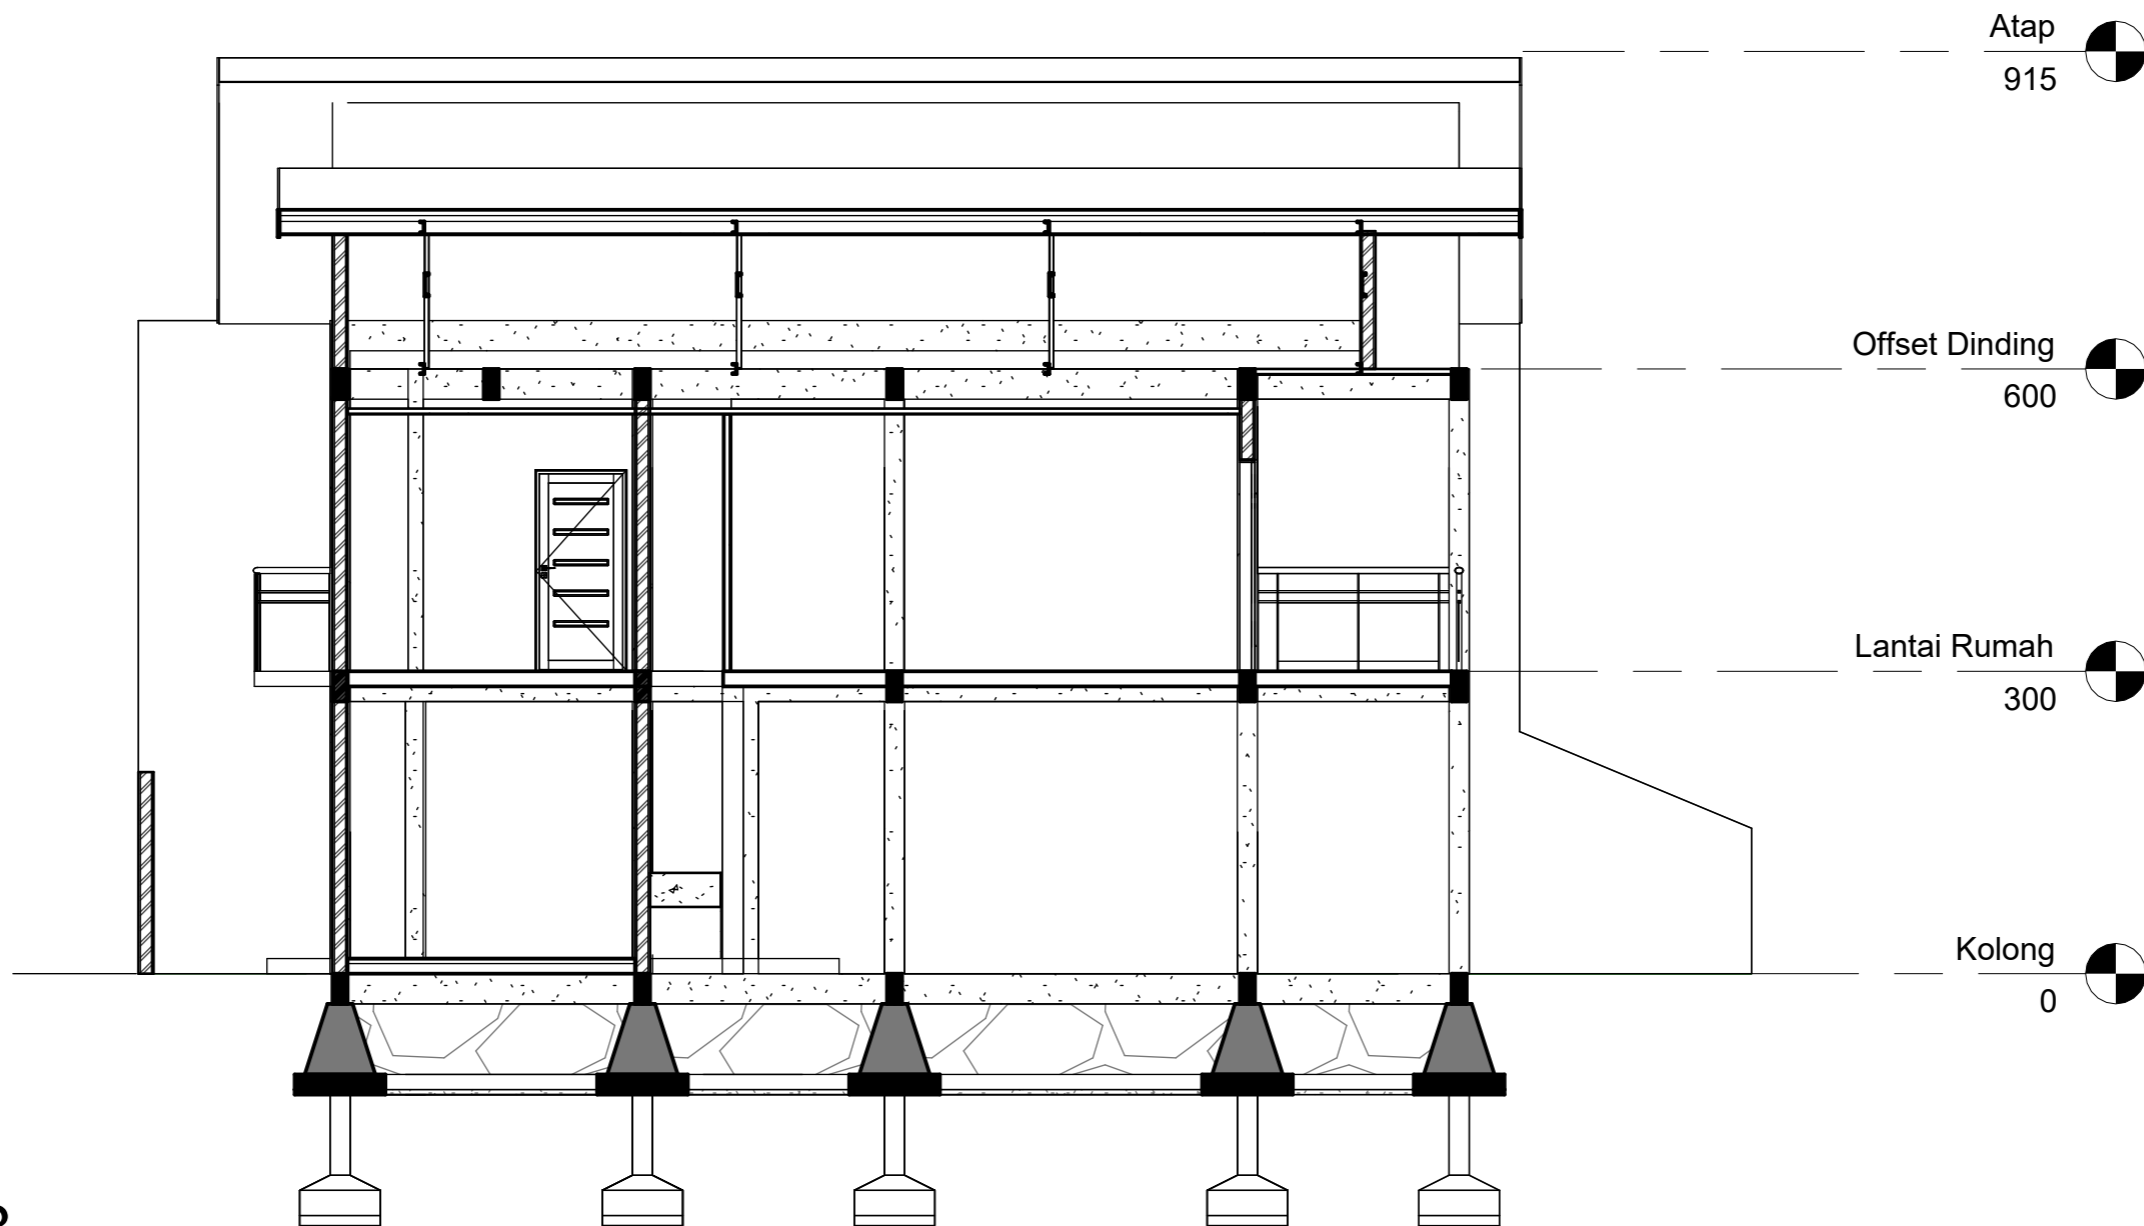




1 POT B-B  
1 : 75

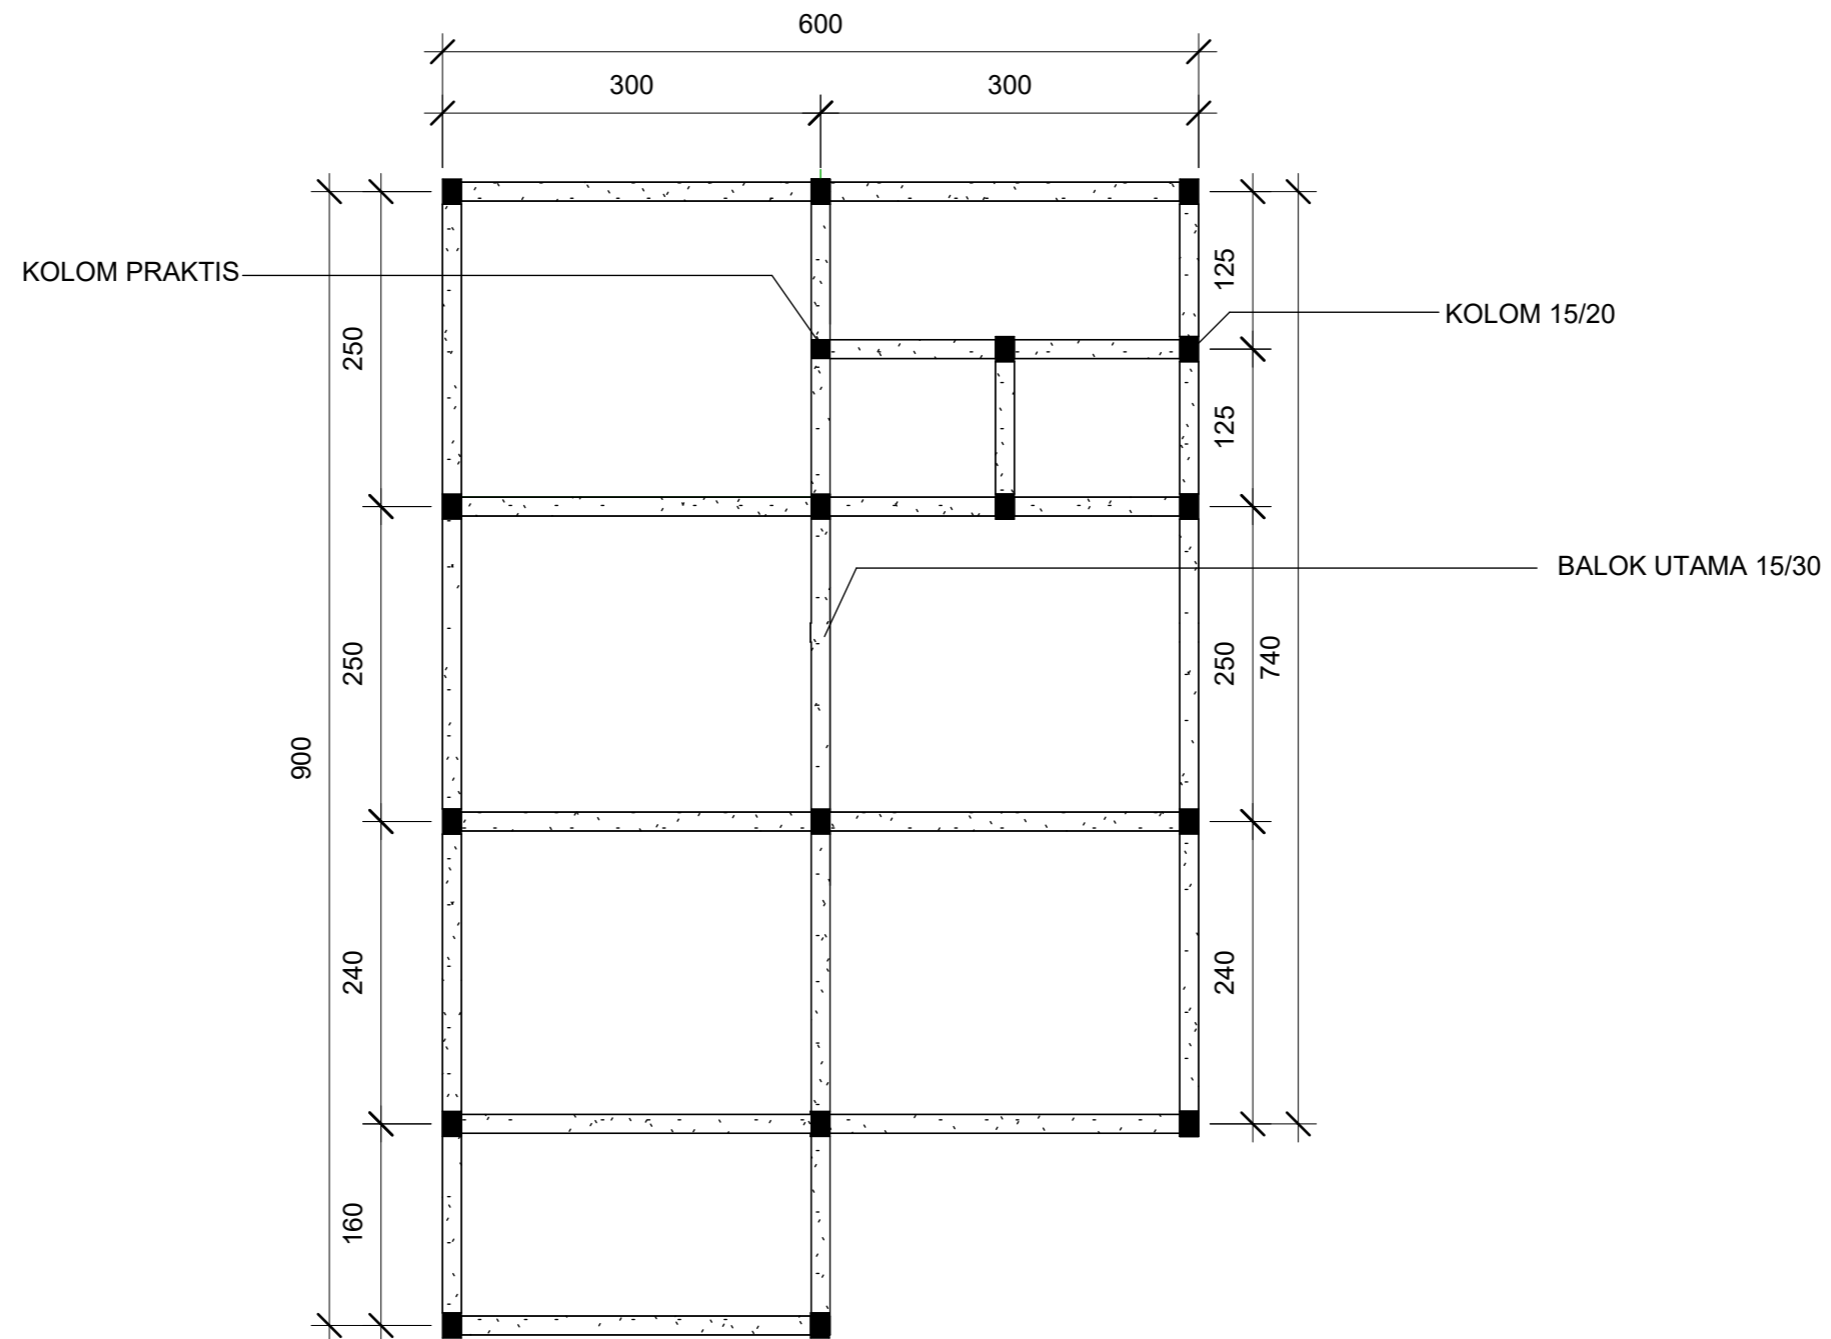 <p>Optimized using trial version www.balesio.com</p>	<p>ARSITEKTUR TEKNIK ASANUDDIN</p> <p>TUGAS AKHIR PERANCANGAN (LBE PERANCANGAN PERUMAHAN DAN LINGKUNGAN PERMUKIMAN)</p>	DOSEN PEMBIMBING	MAHASISWA	JUDUL TUGAS AKHIR	NAMA GAMBAR	SKALA	NO. GAMBAR
		<p>Dr. Ir. Hj. Idawarni J. Asmal, MT Dr. H. Edward Syarif, ST., MT</p>	<p>REZKY NURFADILAH SIHI D051181001</p>	<p>PENERAPAN <i>GREEN ARCHITECTURE</i> PADA PERMUKIMAN PESISIR DI KOTA BAUBAU SULAWESI TENGGARA</p>	<p>TAMPAK POTONGAN</p>		



① RENCANA PERLETAKAN KOLOM DAN BALOK  
1 : 60

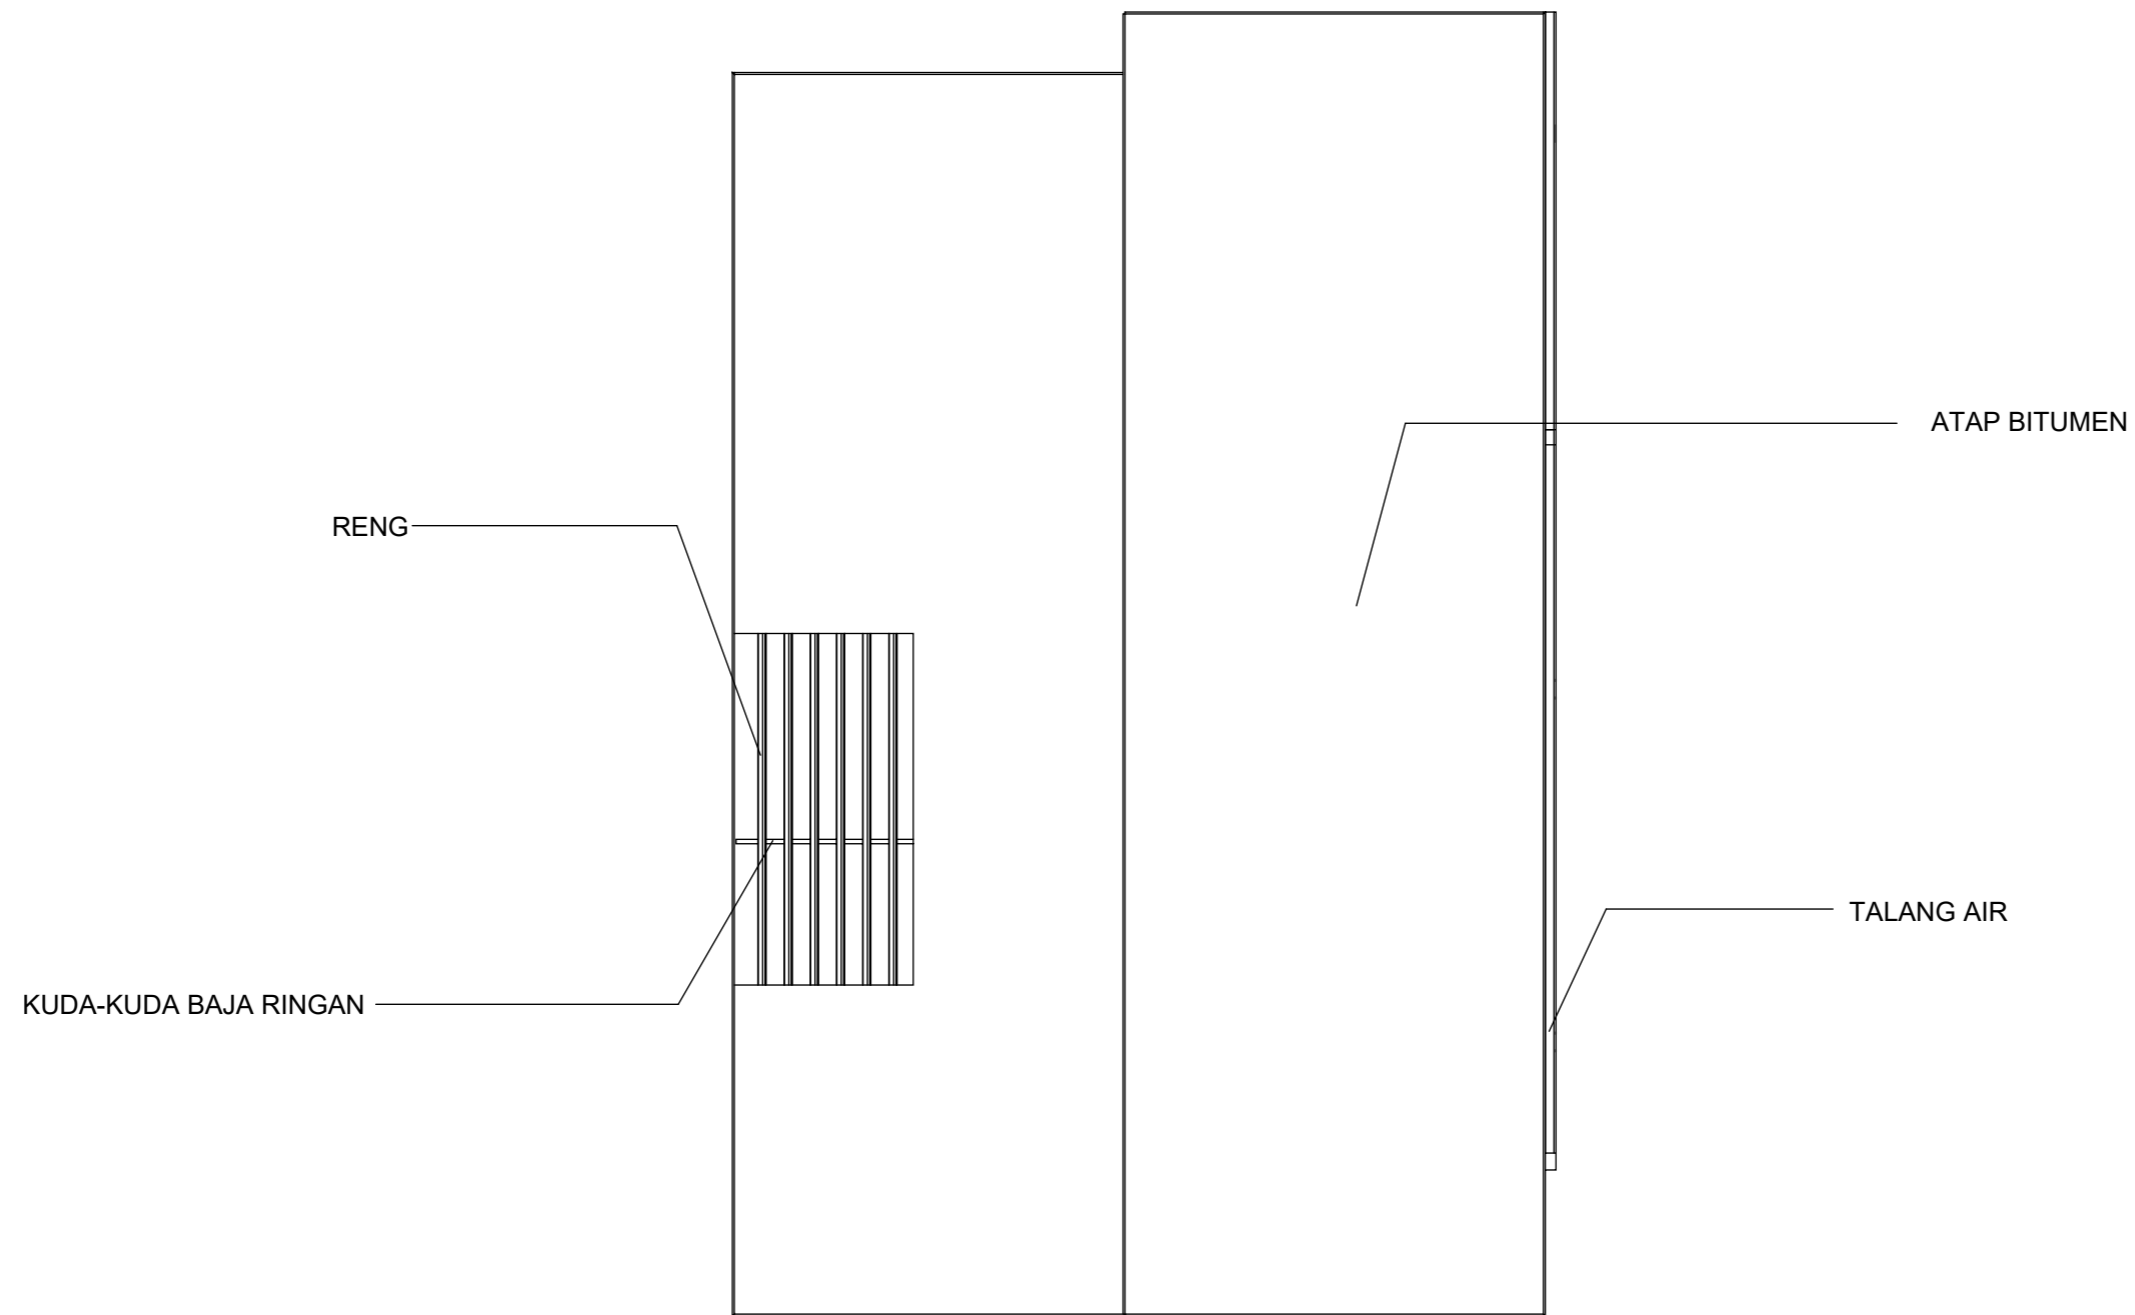

 ARSITEKTUR TEKNIK ASANUDDIN	TUGAS AKHIR PERANCANGAN (LBE PERANCANGAN PERUMAHAN DAN LINGKUNGAN PERMUKIMAN)	DOSEN PEMBIMBING	MAHASISWA	JUDUL TUGAS AKHIR	NAMA GAMBAR	SKALA	NO. GAMBAR
		Dr. Ir. Hj. Idawarni J. Asmal, MT Dr. H. Edward Syarif, ST., MT	REZKY NURFADILAH SIHI D051181001	PENERAPAN <i>GREEN ARCHITECTURE</i> PADA PERMUKIMAN PESISIR DI KOTA BAUBAU SULAWESI TENGGARA	RENCANA KOLOM DAN BALOK		




1

# RENCANA ATAP

1 : 75

		DOSEN PEMBIMBING	MAHASISWA	JUDUL TUGAS AKHIR	NAMA GAMBAR	SKALA	NO. GAMBAR
 <p>Optimized using trial version <a href="http://www.balesio.com">www.balesio.com</a></p>	<p>ARSITEKTUR TEKNIK ASANUDDIN</p> <p>TUGAS AKHIR PERANCANGAN (LBE PERANCANGAN PERUMAHAN DAN LINGKUNGAN PERMUKIMAN)</p>	<p>Dr. Ir. Hj. Idawarni J. Asmal, MT Dr. H. Edward Syarif, ST., MT</p>	<p>REZKY NURFADILAH SIHI D051181001</p>	<p>PENERAPAN <i>GREEN ARCHITECTURE</i> PADA PERMUKIMAN PESISIR DI KOTA BAUBAU SULAWESI TENGGARA</p>	<p>RENCANA ATAP</p>		

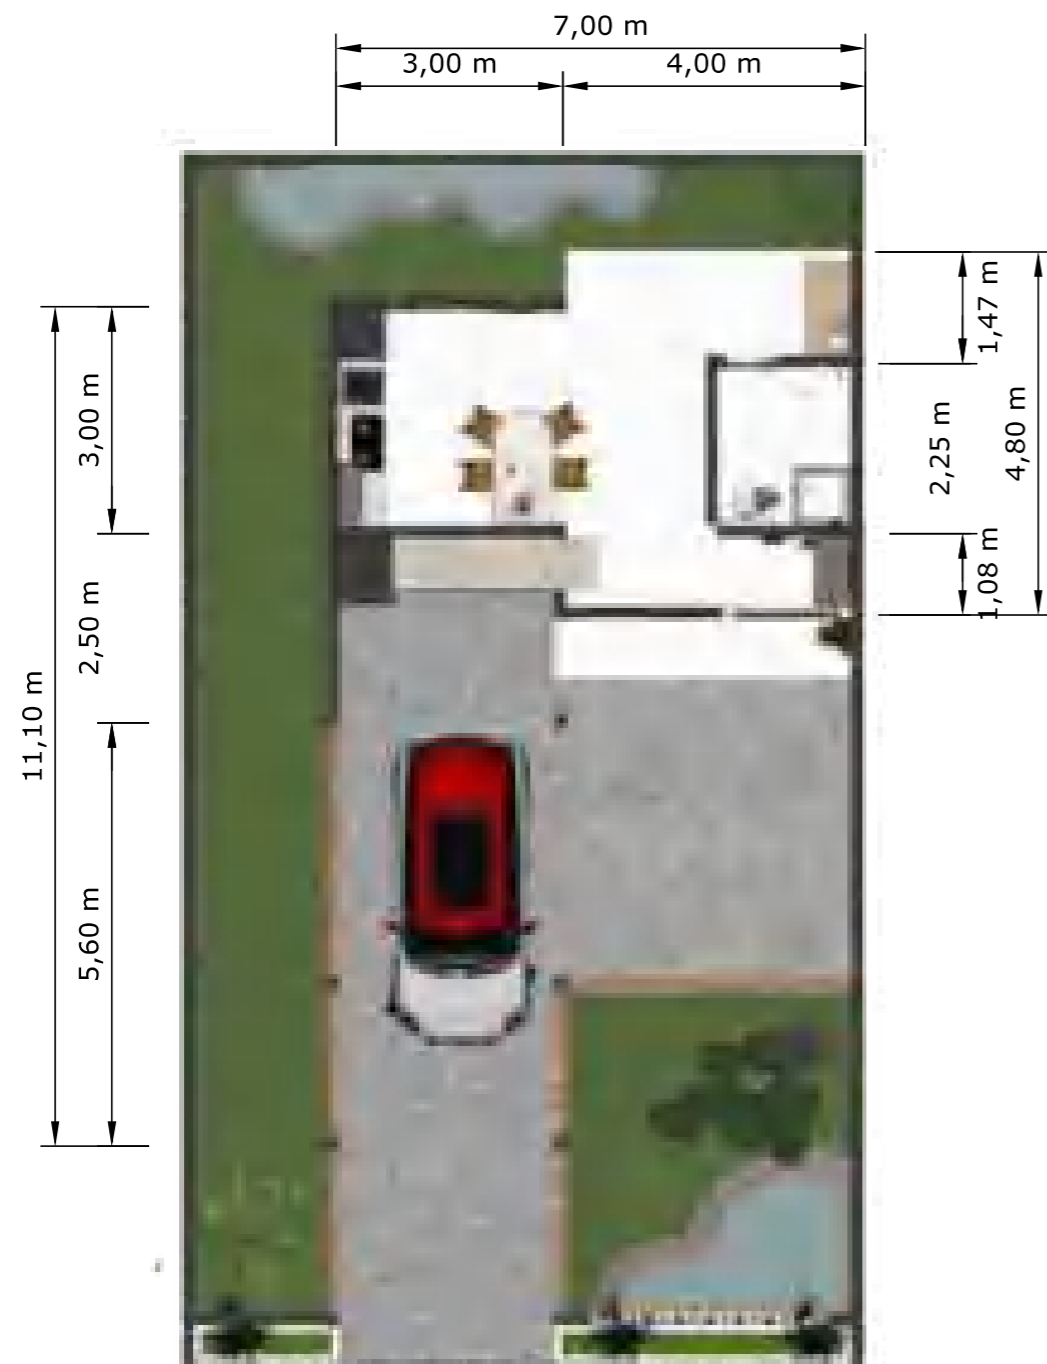

○ DENAH KOLONG  
SKALA 1:100






○ DENAH RUMAH  
SKALA 1:100



Optimized using trial version [www.balesio.com](http://www.balesio.com)

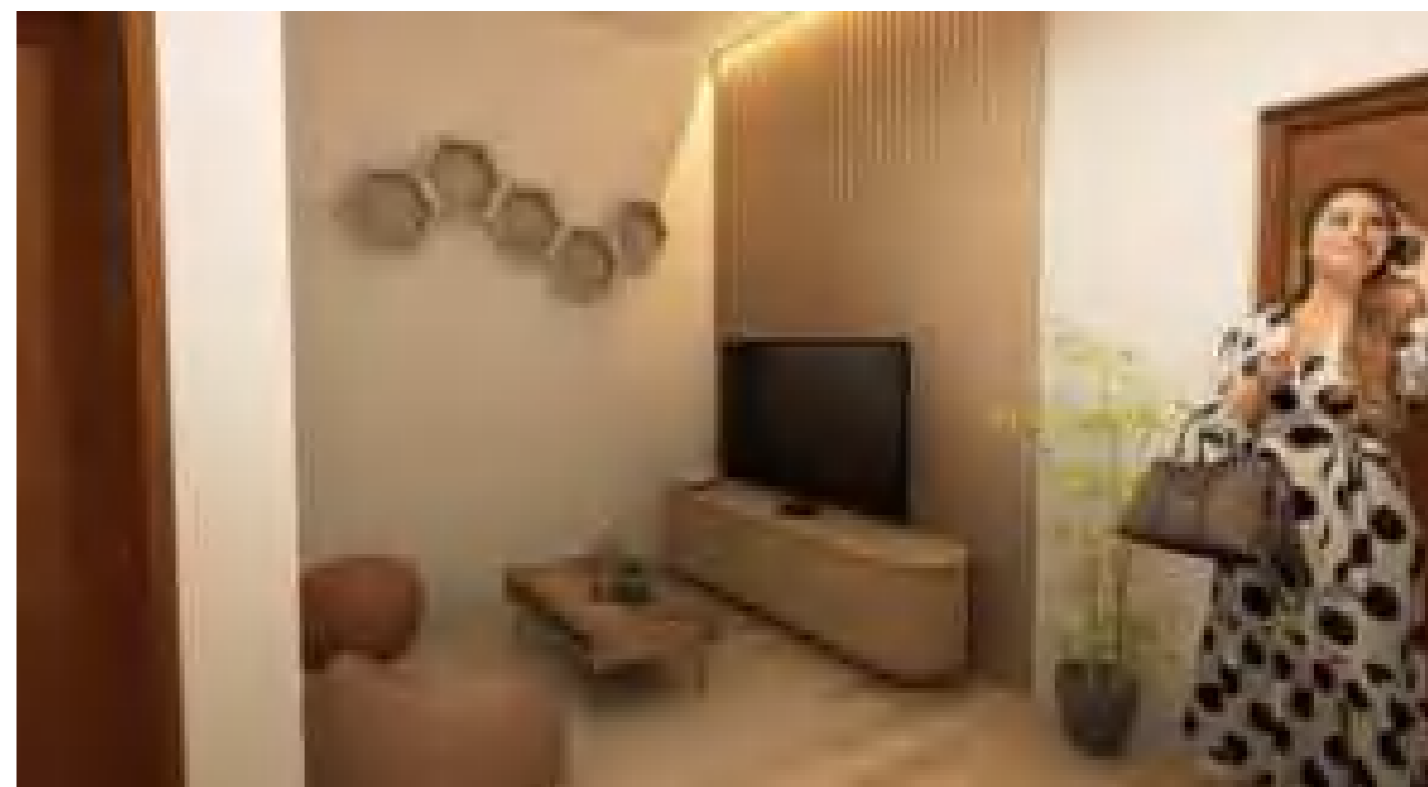LEKTUR	TUGAS AKHIR PERANCANGAN (LBE PERANCANGAN PERUMAHAN DAN LINGKUNGAN PERMUKIMAN)	DOSEN PEMBIMBING	MAHASISWA/NIM	JUDUL TUGAS AKHIR	NAMA GAMBAR	SKALA	NO. HAL	PARAF/KETERANGAN
NUDDIN		Dr. Ir Hj. Idawarni J. Asmal, MT Dr. H. Edward Syarif, ST., MT	REZKY NURFADILAH SIHI D051181001	PENERAPAN <i>GREEN ARCHITECTURE</i> PADA PERMUKIMAN PESISIR DI KOTA BAUBAU SULAWESI TENGGARA	DENAH INTERIOR			




		DOSEN PEMBIMBING	MAHASISWA	JUDUL TUGAS AKHIR	NAMA GAMBAR	SKALA	NO. GAMBAR
 <p>Optimized using trial version <a href="http://www.balesio.com">www.balesio.com</a></p>	<p>TUGAS AKHIR PERANCANGAN (LBE PERANCANGAN PERUMAHAN DAN LINGKUNGAN PERMUKIMAN)</p>	<p>Dr. Ir. Hj. Idawarni J. Asmal, MT Dr. H. Edward Syarif, ST., MT</p>	<p>REZKY NURFADILAH SIHI D051181001</p>	<p>PENERAPAN <i>GREEN ARCHITECTURE</i> PADA PERMUKIMAN PESISIR DI KOTA BAUBAU SULAWESI TENGGARA</p>	<p>TAMPAK PRESPEKTIF</p>		




Optimized using  
trial version  
[www.balesio.com](http://www.balesio.com)


FAKULTAS	TUJUAN AKHIR PERANCANGAN (S.E. PERANCANGAN PERUBAHAN DAN LAMBUKUNGAN PERMUKAWAN)	DOSEN PEMBIMBING	MAHASISWANYA	JUDUL TUGAS AKHIR	NAMA DAMBAK	EKALA	NO. HAL	TAMBAH KETERANGAN
TEKNIK ARSITEKTUR		Dr. H. H. Mawardi J. Arif, MT Dr. H. Edward Syarif, ST., MT	REZKY MURYA ADILAH SH 03511811001	PENEGAPAN GREEN ARCHITECTURE PADA PERUMAHAN PESISIR DI KOTA DAUHAU SULAWESI TENGGARA	PREDIKTIF BANGUNAN			

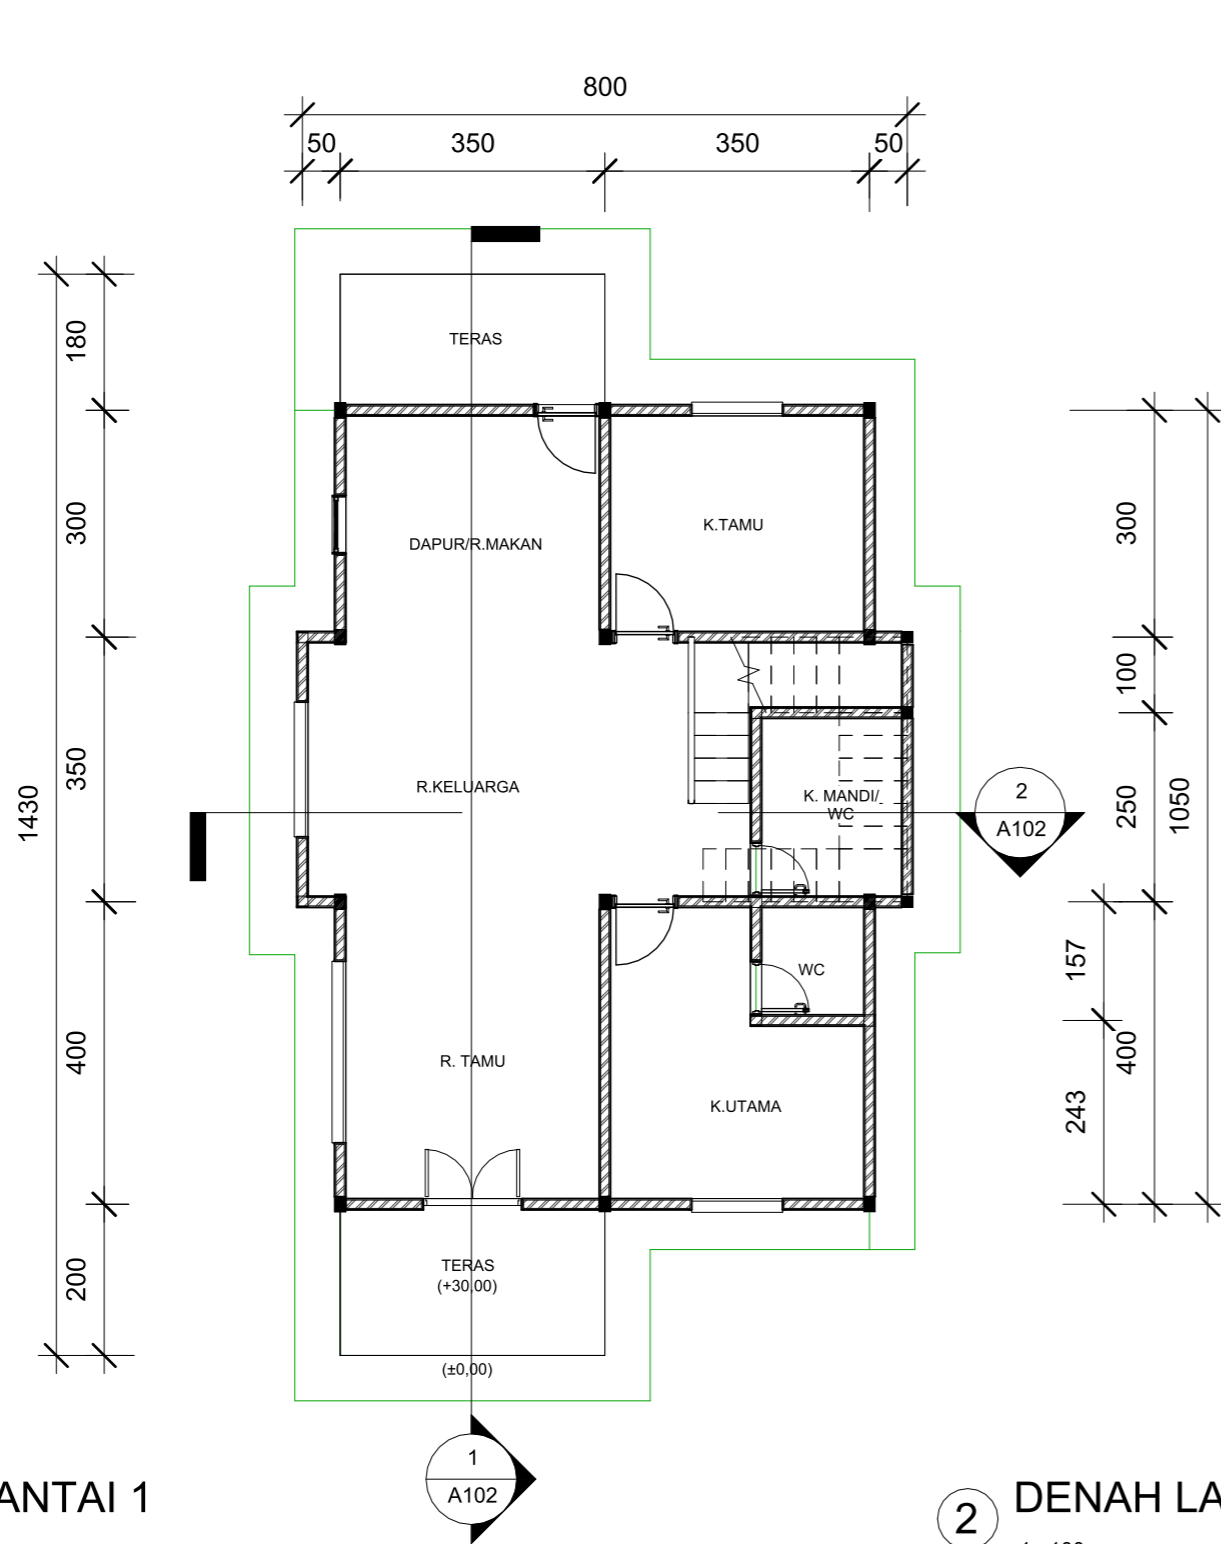

1 DENAH LANTAI 1  
1 : 100

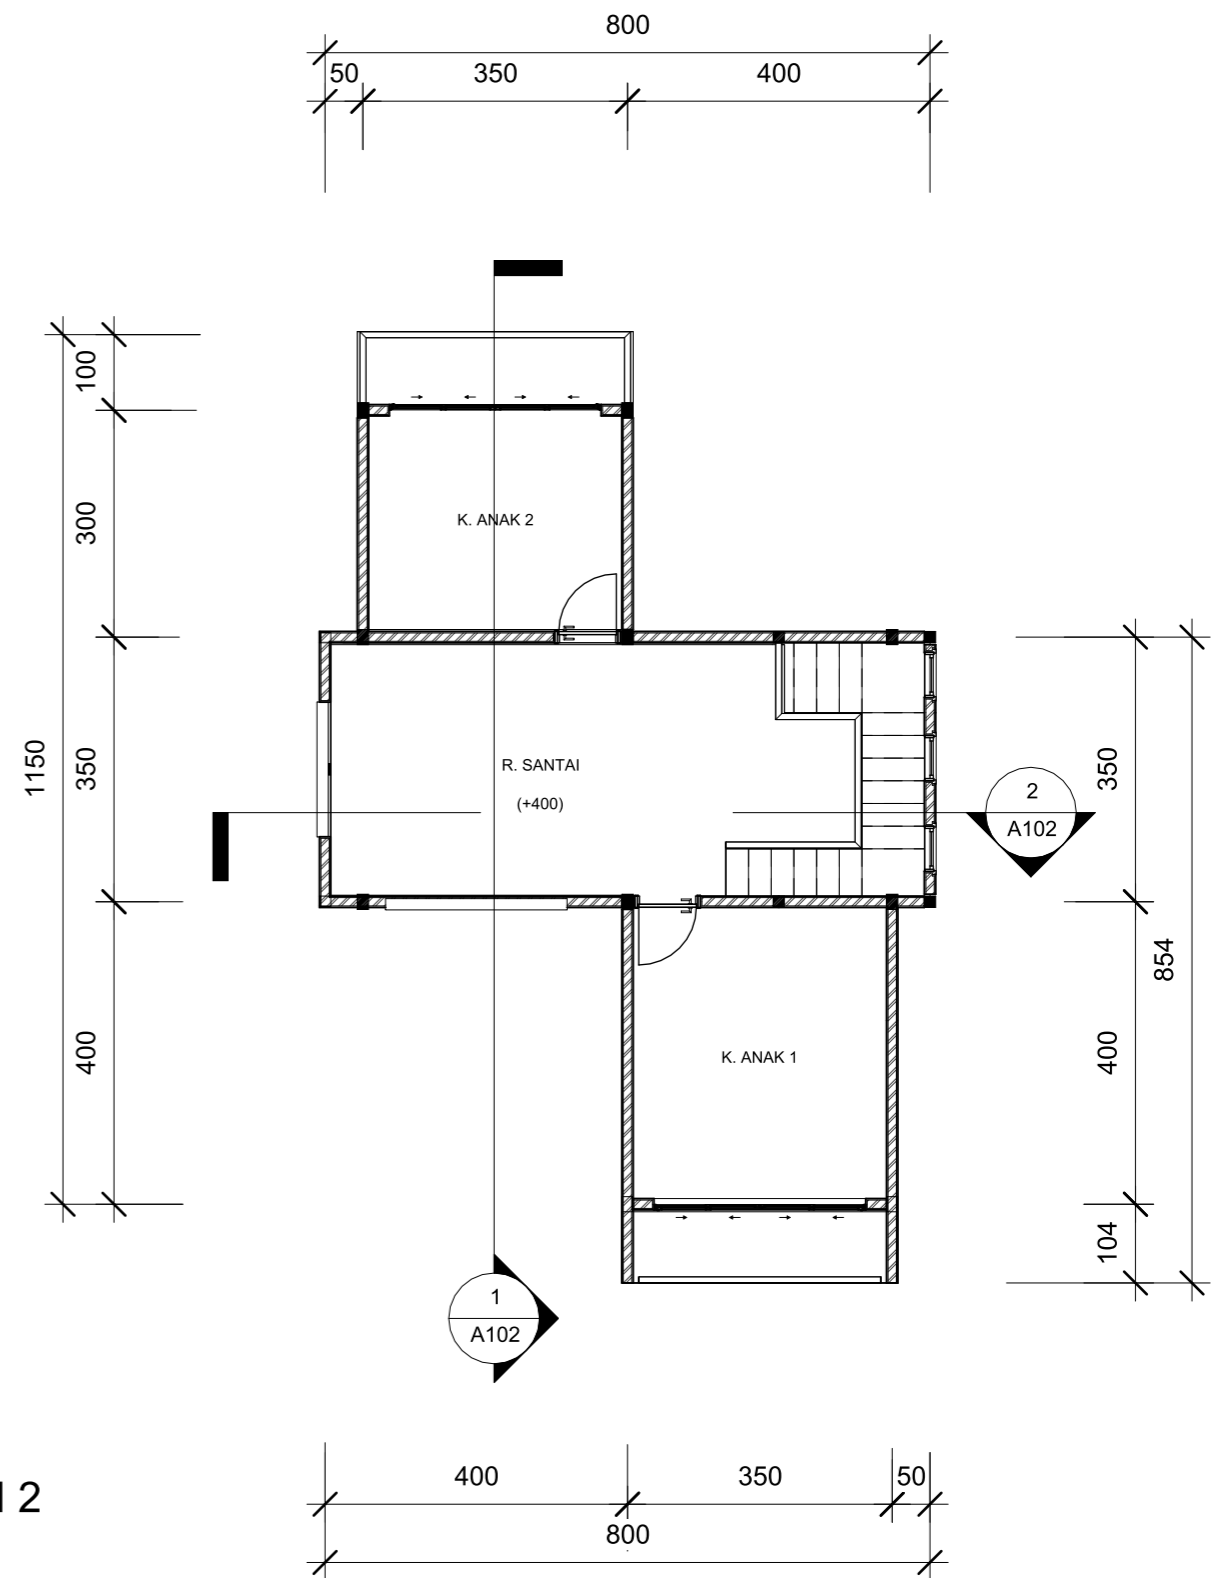

2 DENAH LANTAI 2  
1 : 100

 <p>Optimized using trial version <a href="http://www.balesio.com">www.balesio.com</a></p>	<p>RSITEKTUR TEKNIK ASANUDDIN</p> <p>TUGAS AKHIR PERANCANGAN (LBE PERANCANGAN PERUMAHAN DAN LINGKUNGAN PERMUKIMAN)</p>	DOSEN PEMBIMBING	MAHASISWA	JUDUL TUGAS AKHIR	NAMA GAMBAR	SKALA	NO. GAMBAR
		<p>Dr. Ir. Hj. Idawarni J. Asmal, MT Dr. H. Edward Syarif, ST., MT</p>	<p>REZKY NURFADILAH SIHI D051181001</p>	<p>PENERAPAN <i>GREEN ARCHITECTURE</i> PADA PERMUKIMAN PESISIR DI KOTA BAUBAU SULAWESI TENGGARA</p>	<p>DENAH</p>		




**TAMPAK DEPAN**  
 SKALA 1:75


**TAMPAK BELAKANG**  
 SKALA 1:75



Optimized using  
 trial version  
[www.balesio.com](http://www.balesio.com)

REKTOR	TUGAS AKHIR PERANCANGAN (LBE PERANCANGAN PERUMAHAN DAN LINGKUNGAN PERMUKIMAN)	DOSEN PEMBIMBING	MAHASISWA/NIM	JUDUL TUGAS AKHIR	NAMA GAMBAR	SKALA	NO. HAL	PARAF/KETERANGAN
NUDDIN		Dr. Ir Hj. Idawarni J. Asmal, MT Dr. H. Edward Syarif, ST., MT	REZKY NURFADILAH SIHI D051181001	PENERAPAN <i>GREEN ARCHITECTURE</i> PADA PERMUKIMAN PESISIR DI KOTA BAUBAU SULAWESI TENGGARA	TAMPAK HUNIAN	1:75		






**TAMPAK S.KANAN**  
 SKALA 1:100





**TAMPAK S.KIRI**  
 SKALA 1:100




Optimized using  
 trial version  
[www.balesio.com](http://www.balesio.com)

NO.	TEKTUR	TUGAS AKHIR PERANCANGAN (LBE PERANCANGAN PERUMAHAN DAN LINGKUNGAN PERMUKIMAN)	DOSEN PEMBIMBING	MAHASISWA/NIM	JUDUL TUGAS AKHIR	NAMA GAMBAR	SKALA	NO. HAL	PARAF/KETERANGAN
1	NUDDIN		Dr. Ir Hj. Idawarni J. Asmal, MT Dr. H. Edward Syarif, ST., MT	REZKY NURFADILAH SIHI D051181001	PENERAPAN <i>GREEN ARCHITECTURE</i> PADA PERMUKIMAN PESISIR DI KOTA BAUBAU SULAWESI TENGGARA	TAMPAK HUNIAN	1:100		

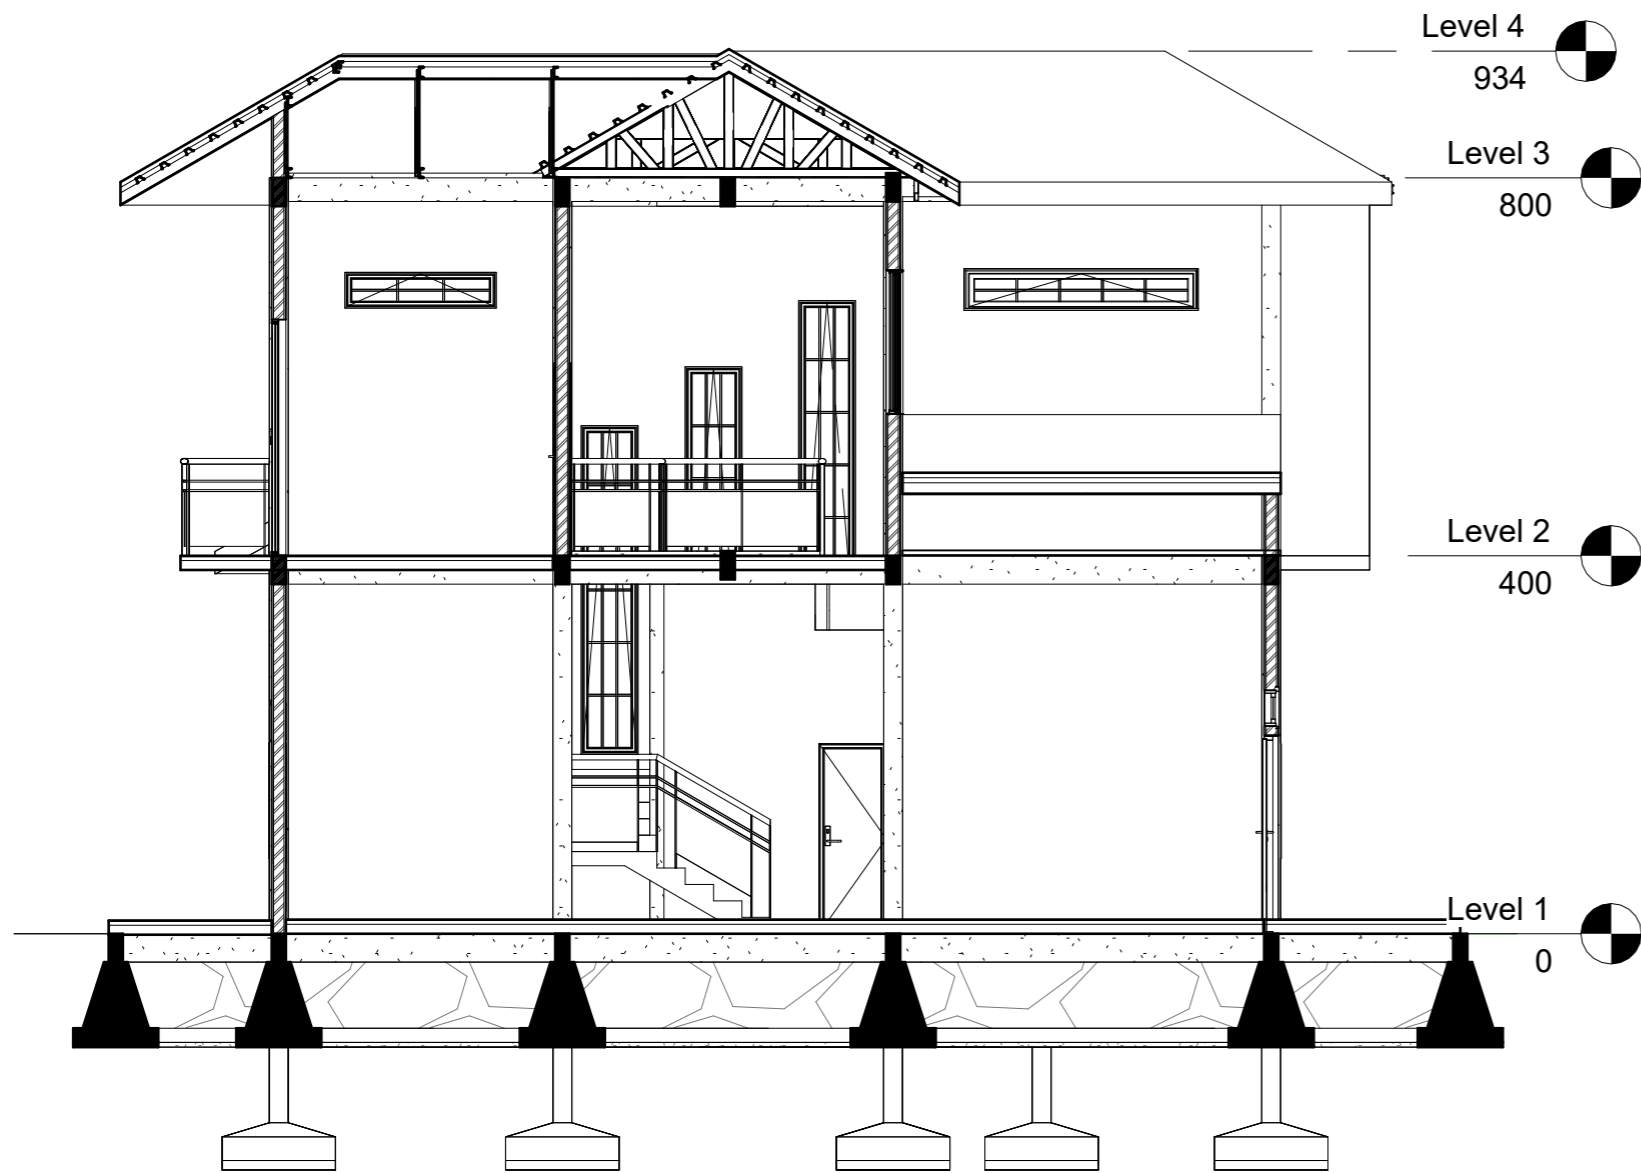


1 POT A-A  
1 : 80

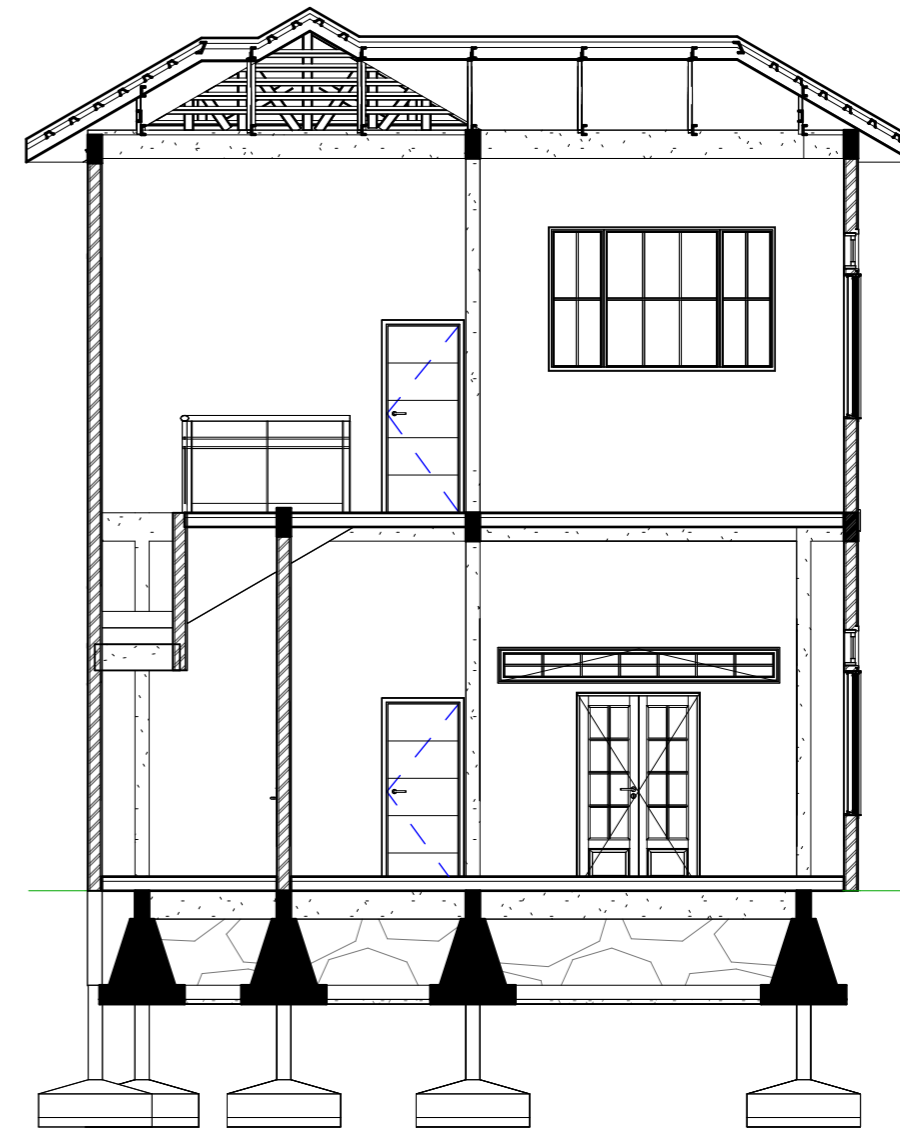




2 POT B-B  
1 : 80

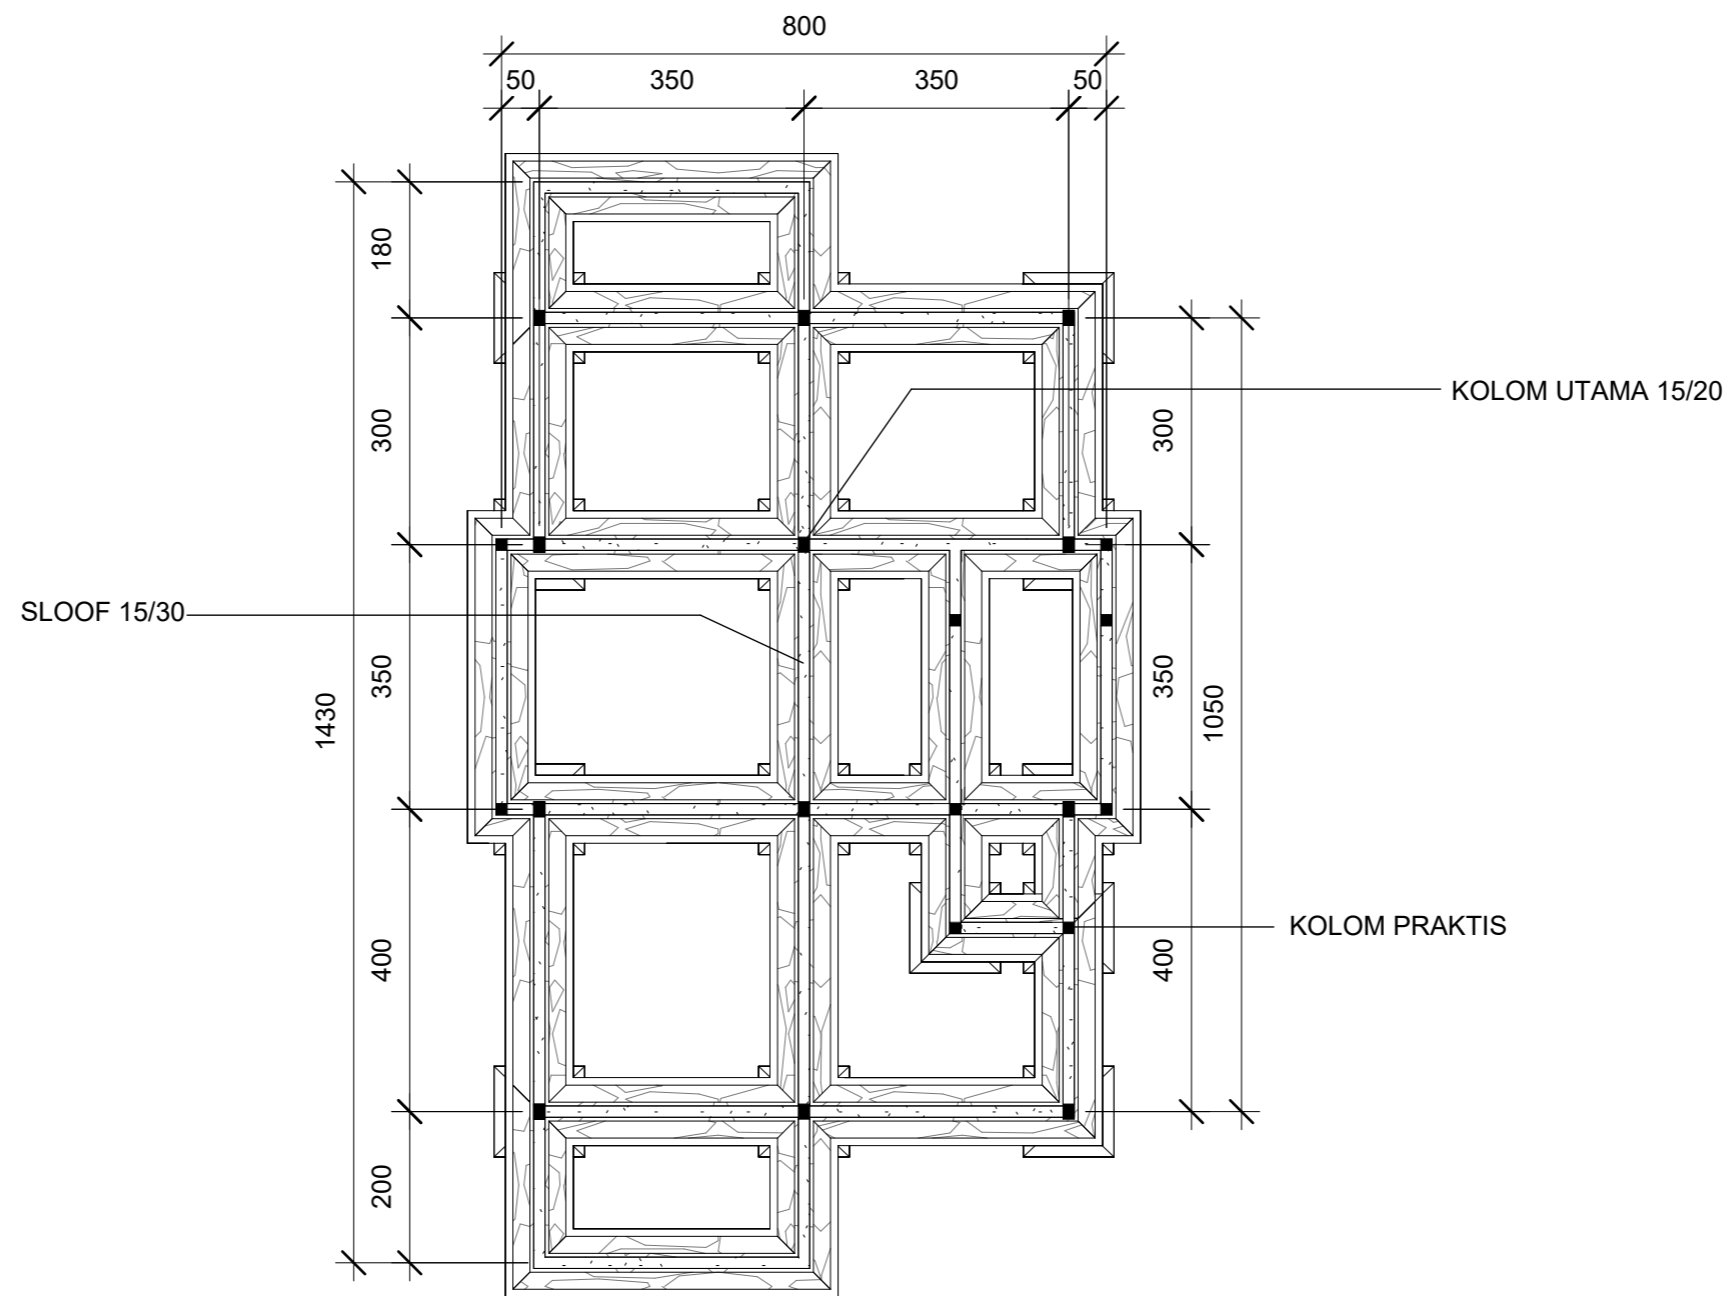 ARSITEKTUR TEKNIK ASANUDDIN	TUGAS AKHIR PERANCANGAN (LBE PERANCANGAN PERUMAHAN DAN LINGKUNGAN PERMUKIMAN)	DOSEN PEMBIMBING	MAHASISWA	JUDUL TUGAS AKHIR	NAMA GAMBAR	SKALA	NO. GAMBAR
	TUGAS AKHIR PERANCANGAN (LBE PERANCANGAN PERUMAHAN DAN LINGKUNGAN PERMUKIMAN)	Dr. Ir. Hj. Idawarni J. Asmal, MT Dr. H. Edward Syarif, ST., MT	REZKY NURFADILAH SIHI D051181001	PENERAPAN <i>GREEN ARCHITECTURE</i> PADA PERMUKIMAN PESISIR DI KOTA BAUBAU SULAWESI TENGARA	TAMPAK POTONGAN		


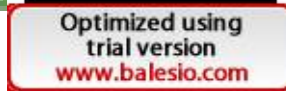



1 RENCANA PERLETAKAN KOLOM DAN SLOOF LANTAI 1  
1 : 100

 ARSITEKTUR TEKNIK ASANUDDIN	TUGAS AKHIR PERANCANGAN (LBE PERANCANGAN PERUMAHAN DAN LINGKUNGAN PERMUKIMAN)	DOSEN PEMBIMBING	MAHASISWA	JUDUL TUGAS AKHIR	NAMA GAMBAR	SKALA	NO. GAMBAR
		Dr. Ir. Hj. Idawarni J. Asmal, MT Dr. H. Edward Syarif, ST., MT	REZKY NURFADILAH SIHI D051181001	PENERAPAN <i>GREEN ARCHITECTURE</i> PADA PERMUKIMAN PESISIR DI KOTA BAUBAU SULAWESI TENGGARA	RENCANA KOLOM DAN BALOK		

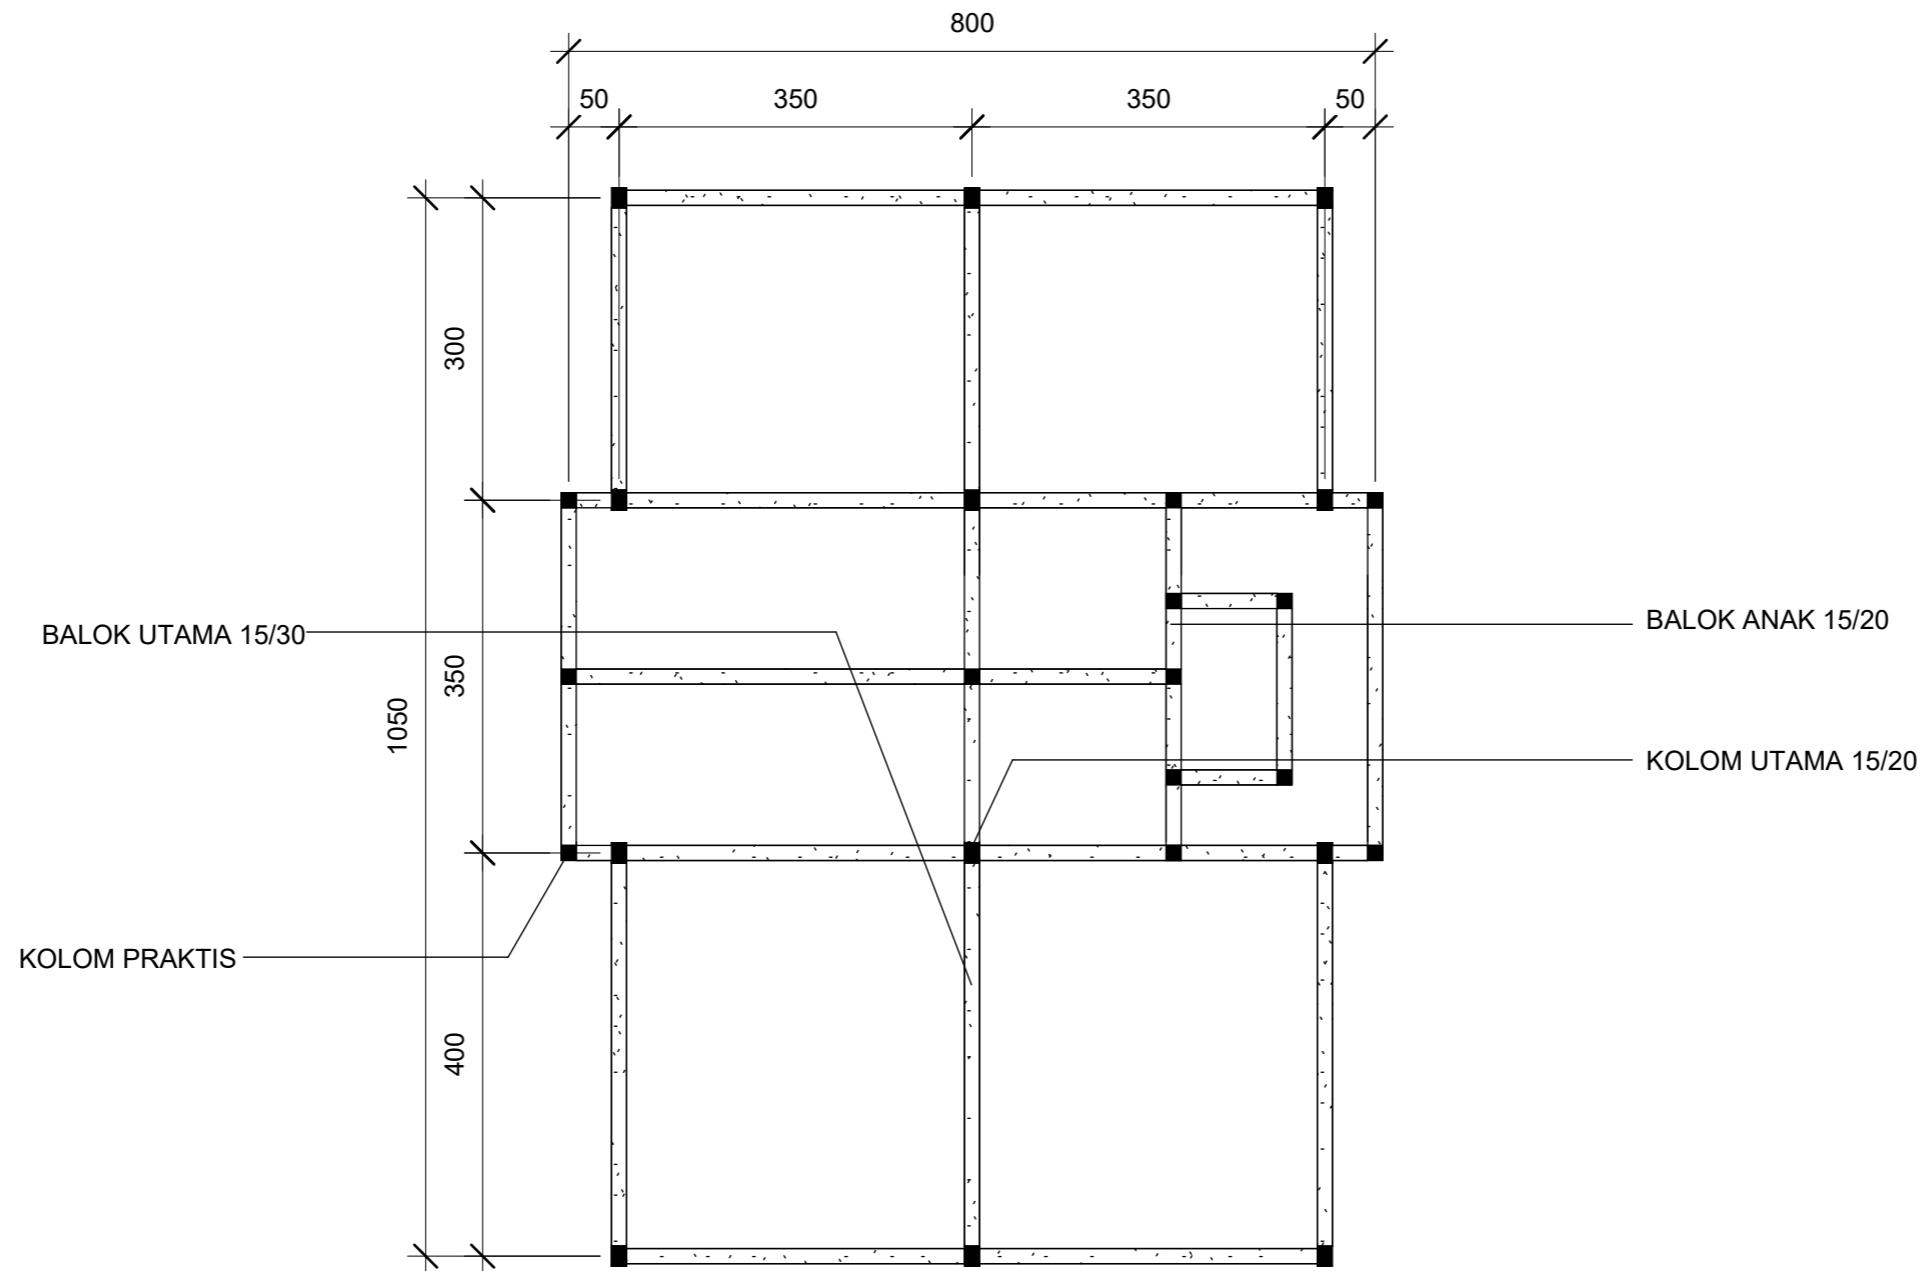


1 RENCANA PERLETAKAN KOLOM DAN BALOK LANTAI 2  
1 : 75

 ARSITEKTUR TEKNIK ASANUDDIN	TUGAS AKHIR PERANCANGAN (LBE PERANCANGAN PERUMAHAN DAN LINGKUNGAN PERMUKIMAN)	DOSEN PEMBIMBING	MAHASISWA	JUDUL TUGAS AKHIR	NAMA GAMBAR	SKALA	NO. GAMBAR
		Dr. Ir. Hj. Idawarni J. Asmal, MT Dr. H. Edward Syarif, ST., MT	REZKY NURFADILAH SIHI D051181001	PENERAPAN <i>GREEN ARCHITECTURE</i> PADA PERMUKIMAN PESISIR DI KOTA BAUBAU SULAWESI TENGGARA	RENCANA KOLOM DAN BALOK		

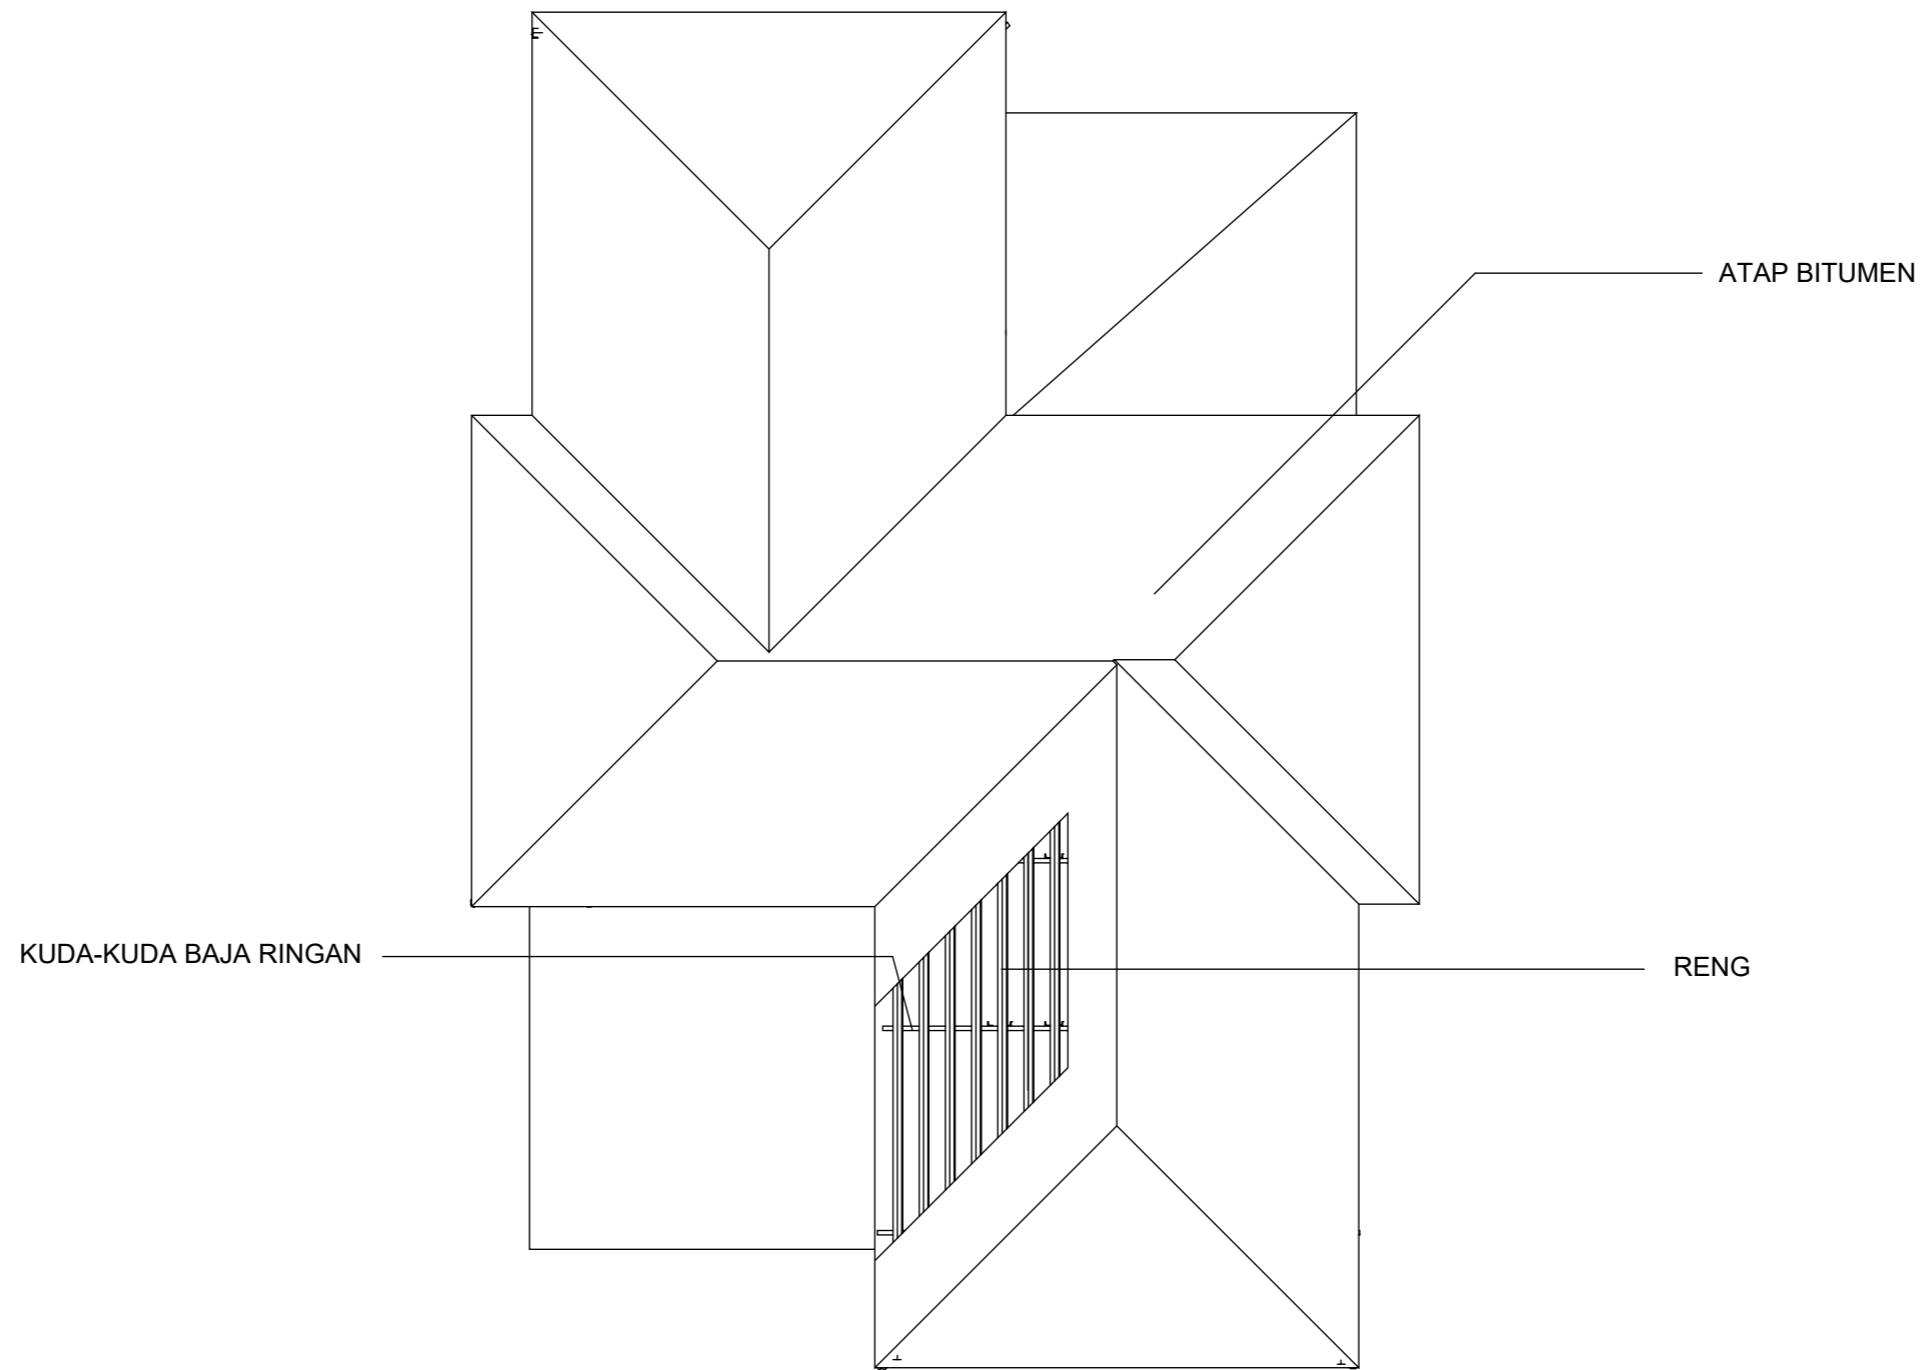

1 RENCANA ATAP  
1:75

 ARSITEKTUR TEKNIK ASANUDDIN	TUGAS AKHIR PERANCANGAN (LBE PERANCANGAN PERUMAHAN DAN LINGKUNGAN PERMUKIMAN)	DOSEN PEMBIMBING	MAHASISWA	JUDUL TUGAS AKHIR	NAMA GAMBAR	SKALA	NO. GAMBAR
		Dr. Ir. Hj. Idawarni J. Asmal, MT Dr. H. Edward Syarif, ST., MT	REZKY NURFADILAH SIHI D051181001	PENERAPAN <i>GREEN ARCHITECTURE</i> PADA PERMUKIMAN PESISIR DI KOTA BAUBAU SULAWESI TENGGARA	RENCANA ATAP		



DENAH LANTAI 1




DENAH LANTAI 2

SKALA 1:130



Optimized using trial version www.balesio.com

NO.	REKTOR	TUGAS AKHIR PERANCANGAN (LBE PERANCANGAN PERUMAHAN DAN LINGKUNGAN PERMUKIMAN)	DOSEN PEMBIMBING	MAHASISWA/NIM	JUDUL TUGAS AKHIR	NAMA GAMBAR	SKALA	NO. HAL	PARAF/KETERANGAN
0	NUDDIN		Dr. Ir Hj. Idawarni J. Asmal, MT Dr. H. Edward Syarif, ST., MT	REZKY NURFADILAH SIHI D051181001	PENERAPAN GREEN ARCHITECTURE PADA PERMUKIMAN PESISIR DI KOTA BAUBAU SULAWESI TENGGARA	DENAH INTERIOR	1:130		

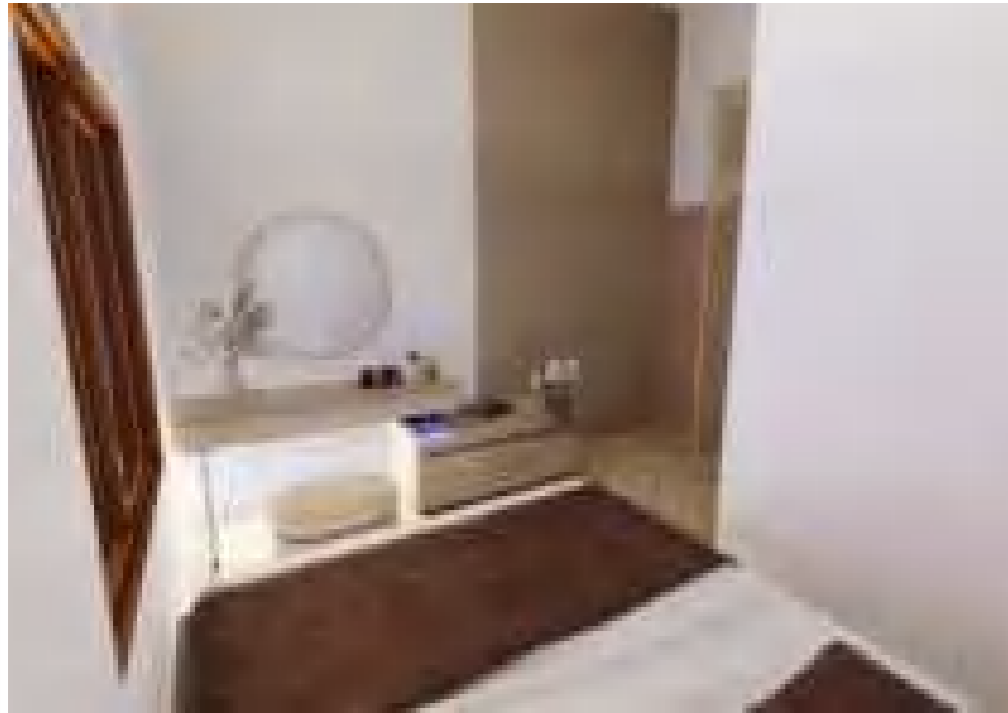

Optimized using  
trial version  
[www.balesio.com](http://www.balesio.com)


NO. HAL	JARIF/REFERANSI	DISALA	NAMA GAMBAR	JUDUL TUGAS AKHIR	MAHASISWANYA	DOSEN PENYEMBAH	TUGAS AKHIR PERANCANGAN DAN PERANCANGAN PERUBAHAN DAN LAMPU DAN PERMUKAWAN
			PRESENTIF INTERIOR	PERENCANAAN GREEN ARCHITECTURE PADA PERUMAHAN PERSIS DI KOTA BALUBAU SULAWESI TENGGARA	REZKY NURY ADILAH SH (001181001)	Dr. H. Erwin Syarif, ST., MT	




Optimized using  
trial version  
[www.balesio.com](http://www.balesio.com)

LOKASI	TUJUAN	DOSEN PEMBIMBING	MAHASISWA	JUDUL TUGAS AKHIR	NAMA DAMBAK	SKALA	NÖ. HAL	TAMBAH KETERANGAN
LOKASI	TUGAS AKHIR PERANCANGAN GEB. PERAWATAN PERUBAHAN DAN LAMPUAN (FORMULIR)	Dr. H. H. M. Mawardi, J. Arnel, MT Dr. H. Edward Syarif, ST., MT	REZKY MURYADILAH SH 0351181001	PENERAPAN GREEN ARCHITECTURE PADA PERUMAHAN PESISIR DI KOTA DAUHAU SULAWESI TENGGARA	PROFESITIF BANGUNAN			



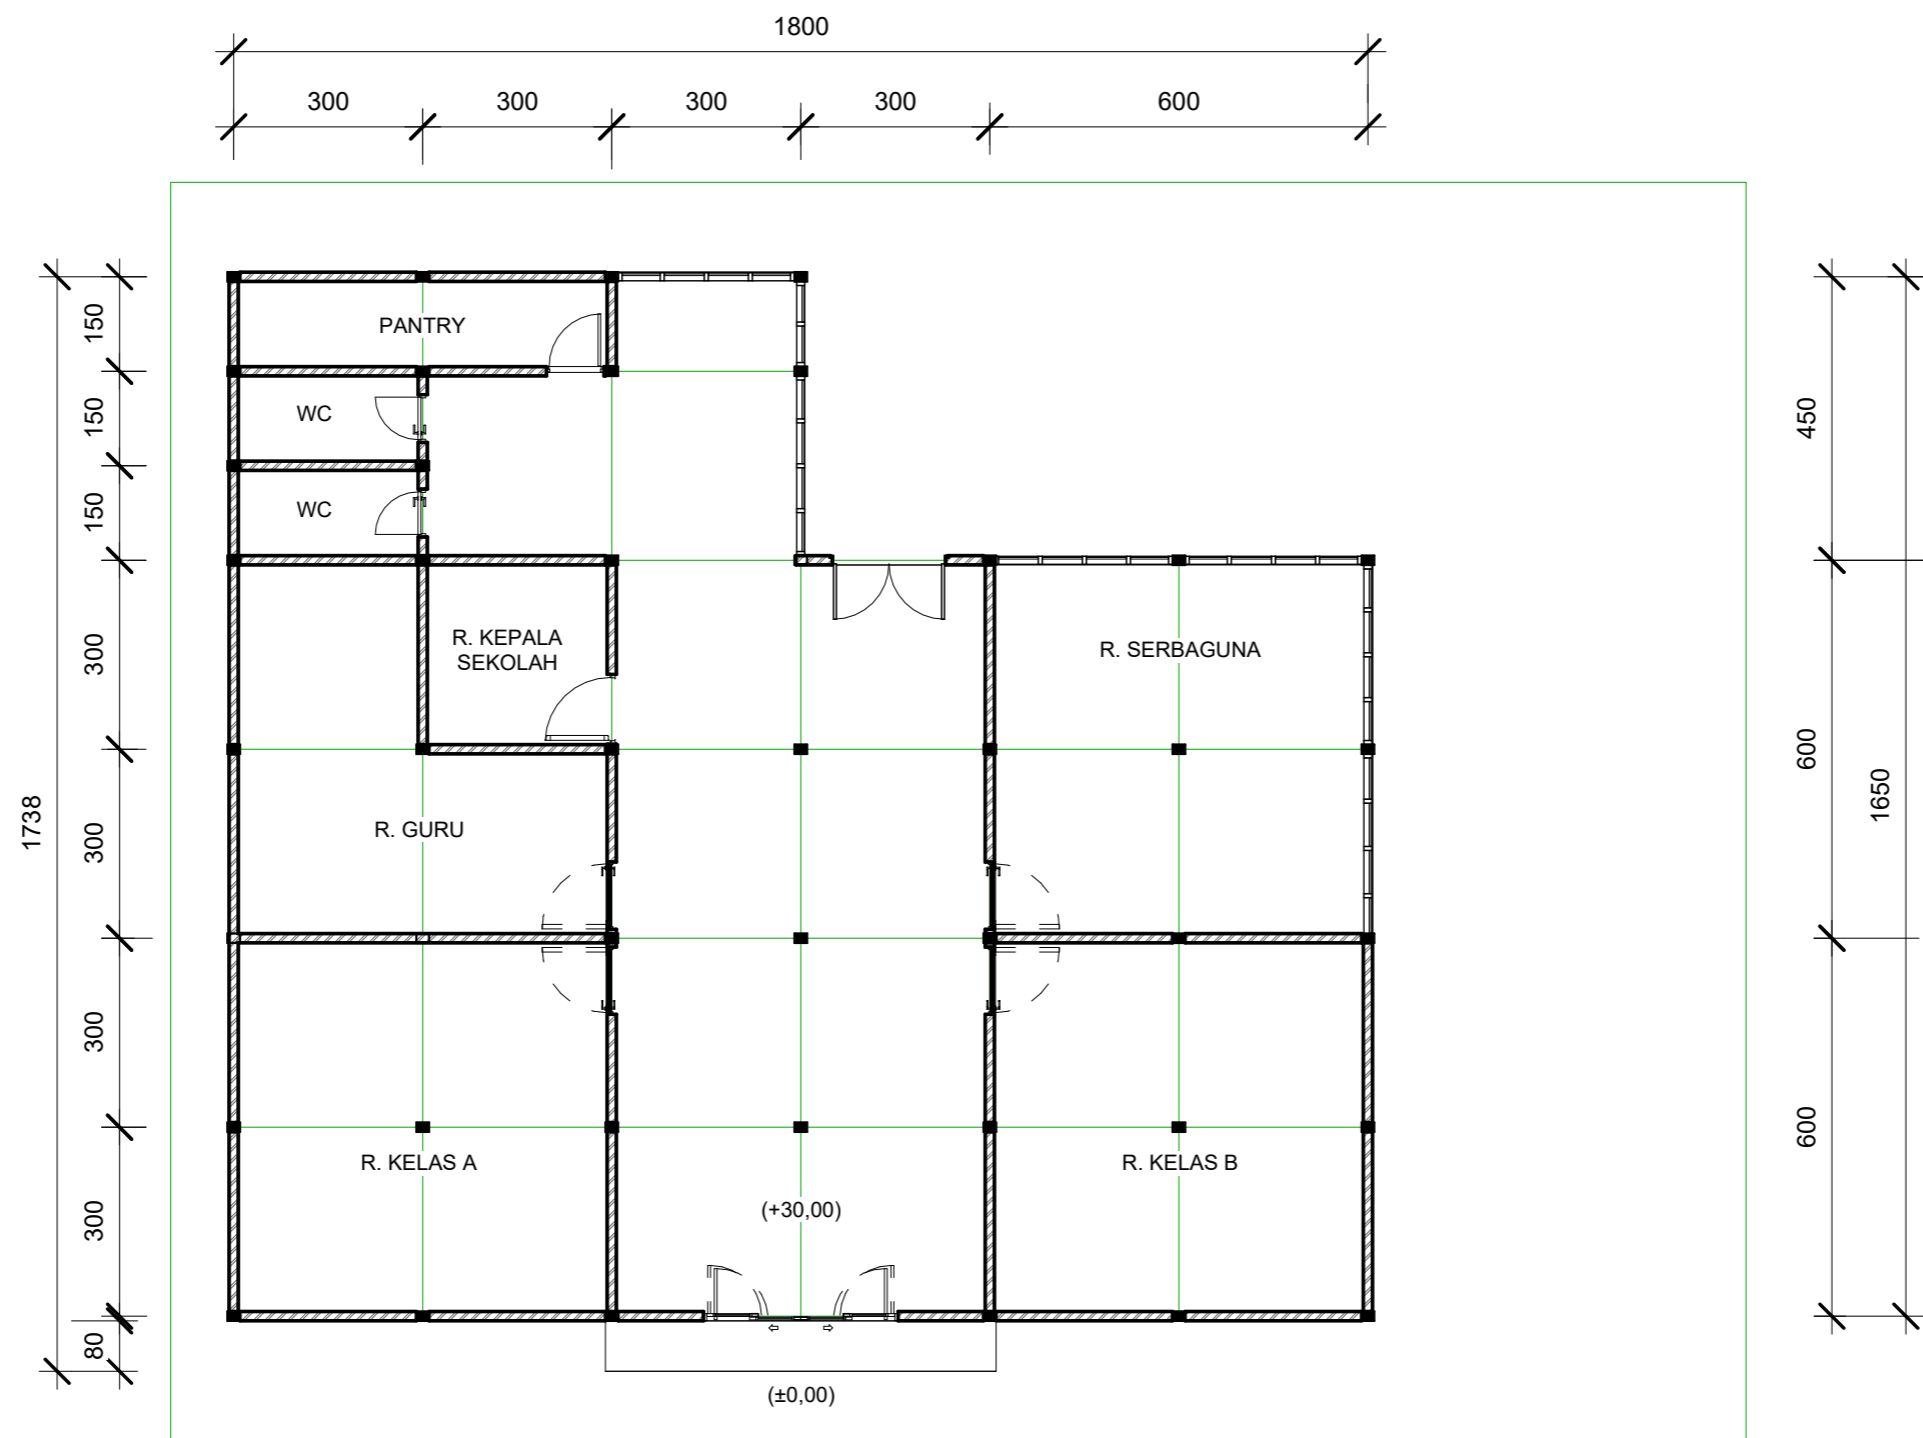

① DENAH TK  
1 : 120

 ARSITEKTUR TEKNIK ASANUDDIN	TUGAS AKHIR PERANCANGAN (LBE PERANCANGAN PERUMAHAN DAN LINGKUNGAN PERMUKIMAN)	DOSEN PEMBIMBING	MAHASISWA	JUDUL TUGAS AKHIR	NAMA GAMBAR	SKALA	NO. GAMBAR
	TUGAS AKHIR PERANCANGAN (LBE PERANCANGAN PERUMAHAN DAN LINGKUNGAN PERMUKIMAN)	Dr. Ir. Hj. Idawarni J. Asmal, MT Dr. H. Edward Syarif, ST., MT	REZKY NURFADILAH SIHI D051181001	PENERAPAN <i>GREEN ARCHITECTURE</i> PADA PERMUKIMAN PESISIR DI KOTA BAUBAU SULAWESI TENGGARA	DENAH TK		



TAMPAK DEPAN  
SKALA 1:80




TAMPAK BELAKANG  
SKALA 1:80



Optimized using  
trial version  
www.balesio.com

NO.	KELOMPOK	KELOMPOK	DOSEN PEMBIMBING	MAHASISWA/NIM	JUDUL TUGAS AKHIR	NAMA GAMBAR	SKALA	NO. HAL	PARAF/KETERANGAN
1	1	1	Dr. Ir Hj. Idawarni J. Asmal, MT Dr. H. Edward Syarif, ST., MT	REZKY NURFADILAH SIHI D051181001	PENERAPAN <i>GREEN ARCHITECTURE</i> PADA PERMUKIMAN PESISIR DI KOTA BAUBAU SULAWESI TENGGARA	TAMPAK BANGUNAN	1:80		

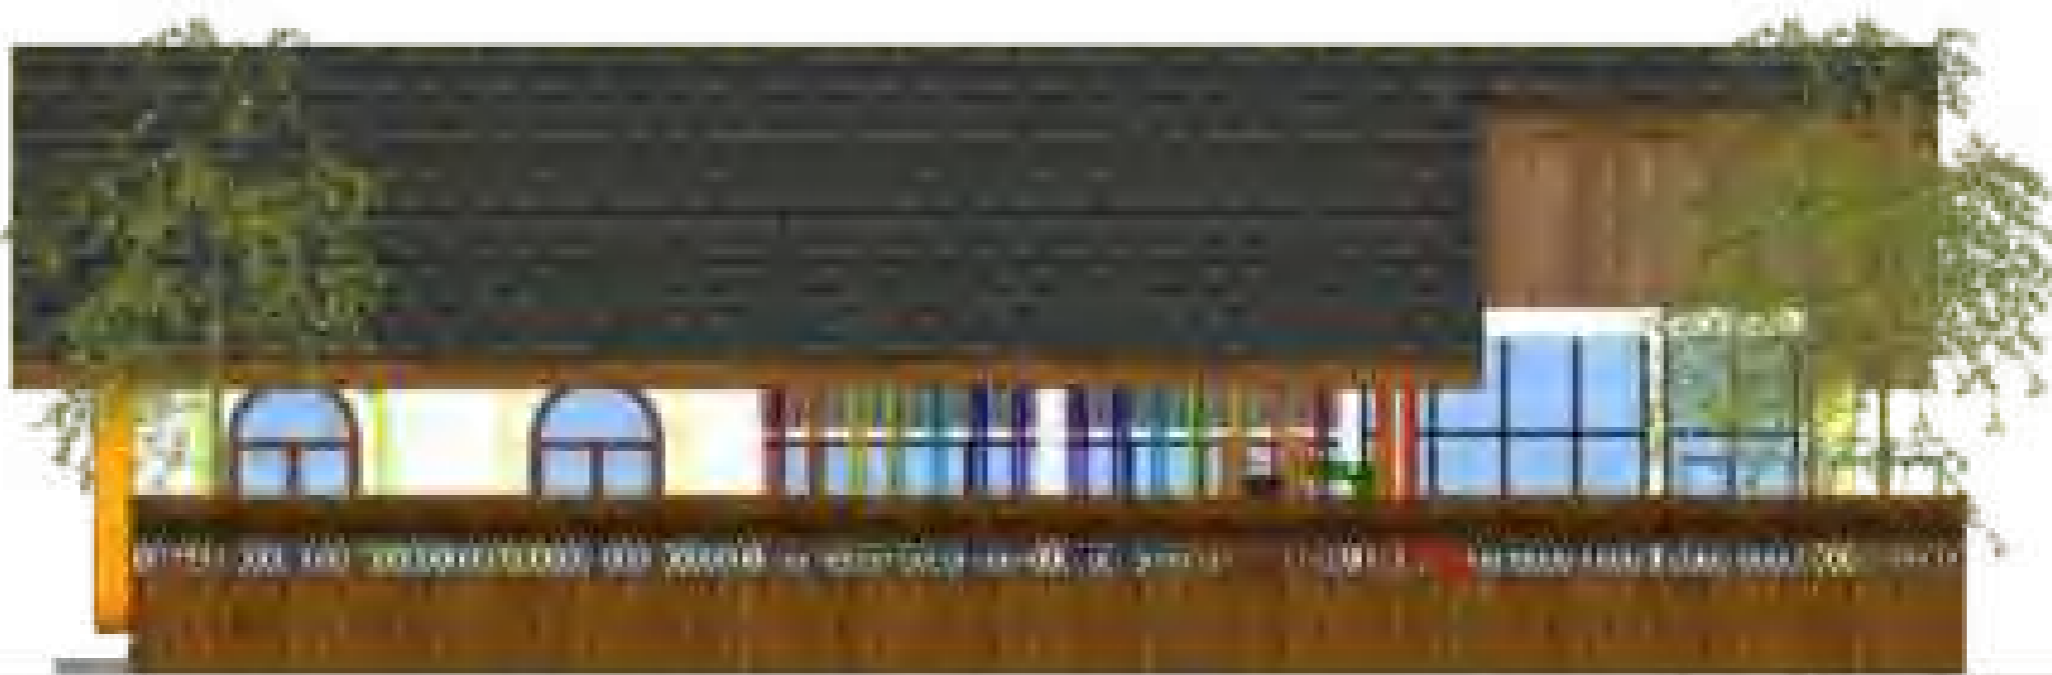


**TAMPAK S.KANAN**  
 SKALA 1:75




**TAMPAK S.KIRI**  
 SKALA 1:75



Optimized using  
 trial version  
[www.balesio.com](http://www.balesio.com)

ARKITEKTUR  
 MUJIB  
 MUJIB

TUGAS AKHIR  
 PERANCANGAN  
 (LBE PERANCANGAN  
 PERUMAHAN DAN  
 LINGKUNGAN  
 PERMUKIMAN)

DOSEN PEMBIMBING

Dr. Ir Hj. Idawarni J. Asmal, MT  
 Dr. H. Edward Syarif, ST., MT

MAHASISWA/NIM

REZKY NURFADILAH SIHI  
 D051181001

JUDUL TUGAS AKHIR

PENERAPAN *GREEN*  
*ARCHITECTURE* PADA  
 PERMUKIMAN PESISIR DI KOTA  
 BAUBAU SULAWESI TENGGARA

NAMA GAMBAR

TAMPAK  
BANGUNAN


SKALA

1:75



NO. HAL


PARAF/KETERANGAN

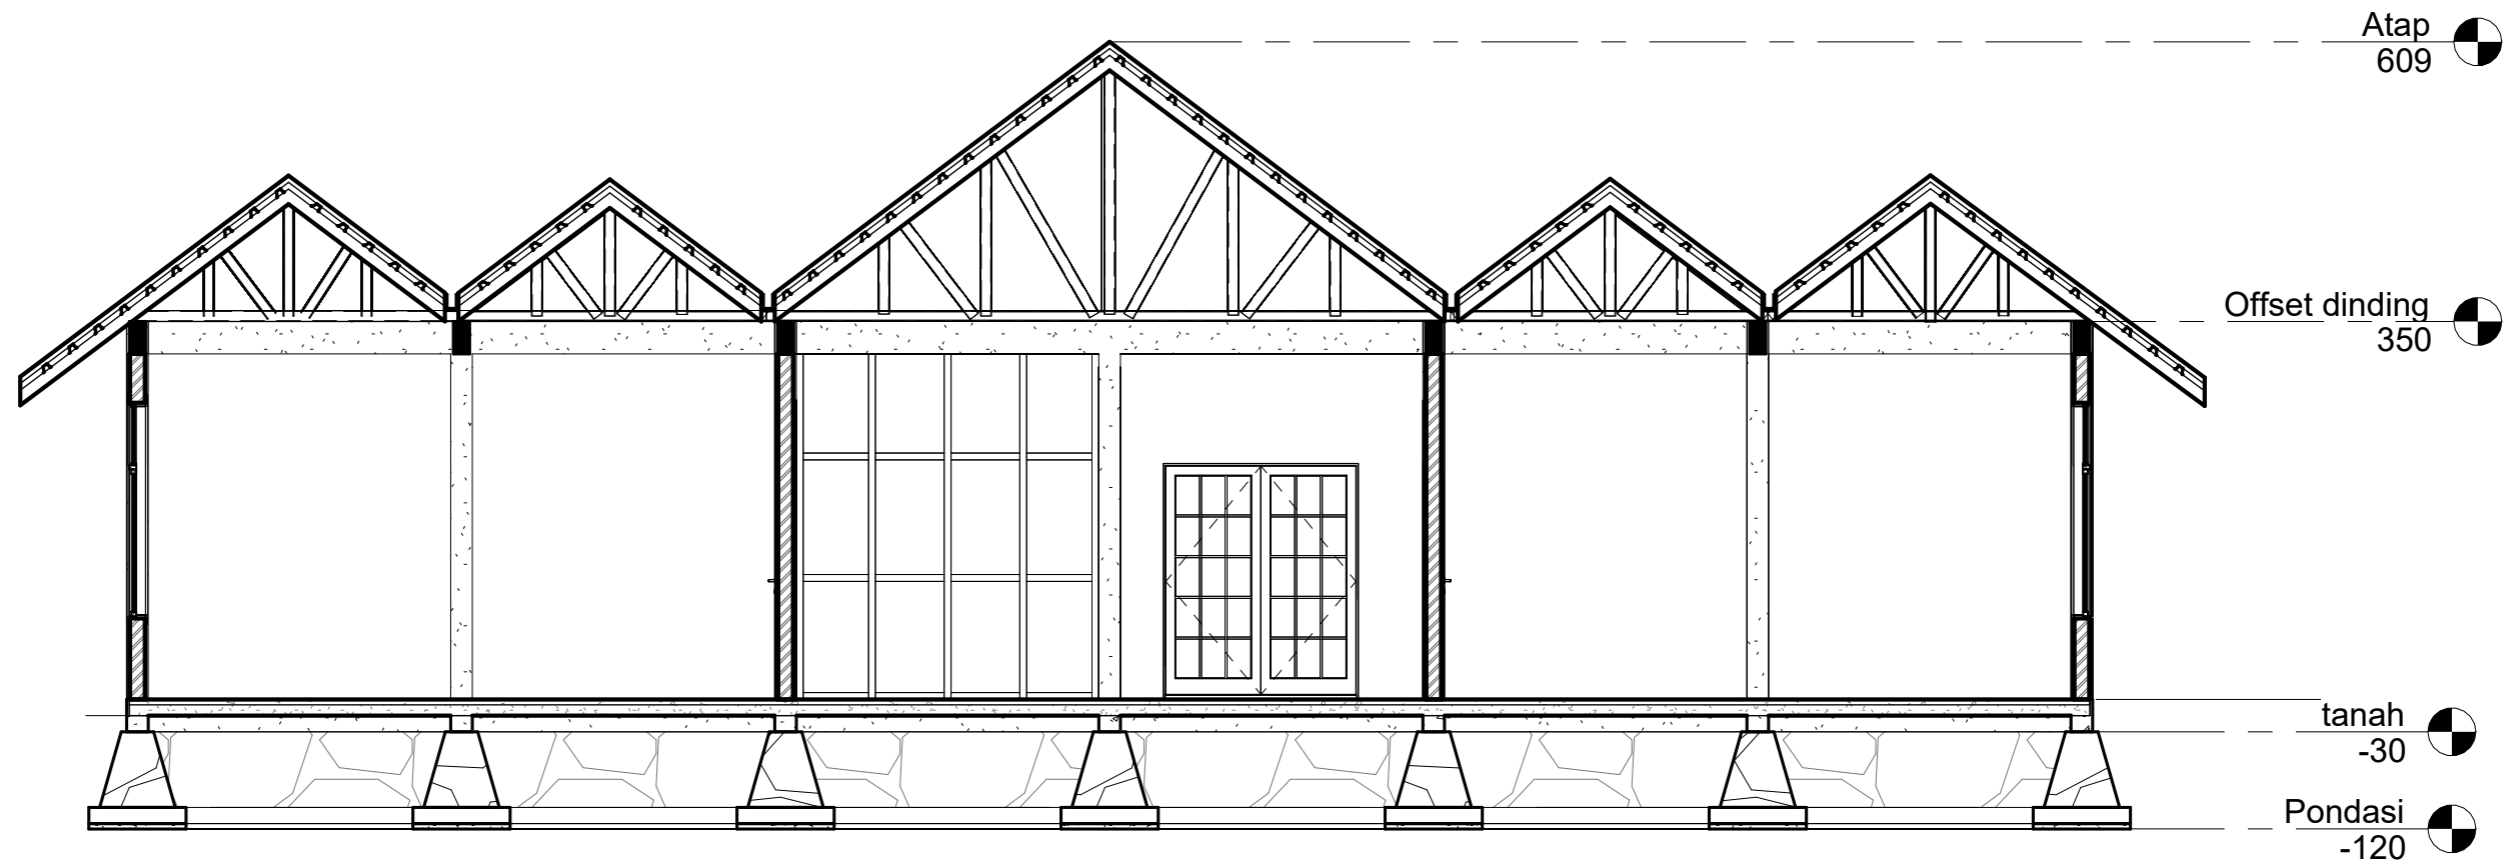NO. HAL	PARAF/KETERANGAN	SKALA	NAMA GAMBAR	JUDUL TUGAS AKHIR	MAHASISWA/NIM	DOSEN PEMBIMBING	TUGAS AKHIR PERANCANGAN (LBE PERANCANGAN PERUMAHAN DAN LINGKUNGAN PERMUKIMAN)	ARKITEKTUR MUJIB MUJIB
		1:75	TAMPAK BANGUNAN	PENERAPAN <i>GREEN</i> <i>ARCHITECTURE</i> PADA PERMUKIMAN PESISIR DI KOTA BAUBAU SULAWESI TENGGARA	REZKY NURFADILAH SIHI D051181001	Dr. Ir Hj. Idawarni J. Asmal, MT Dr. H. Edward Syarif, ST., MT		




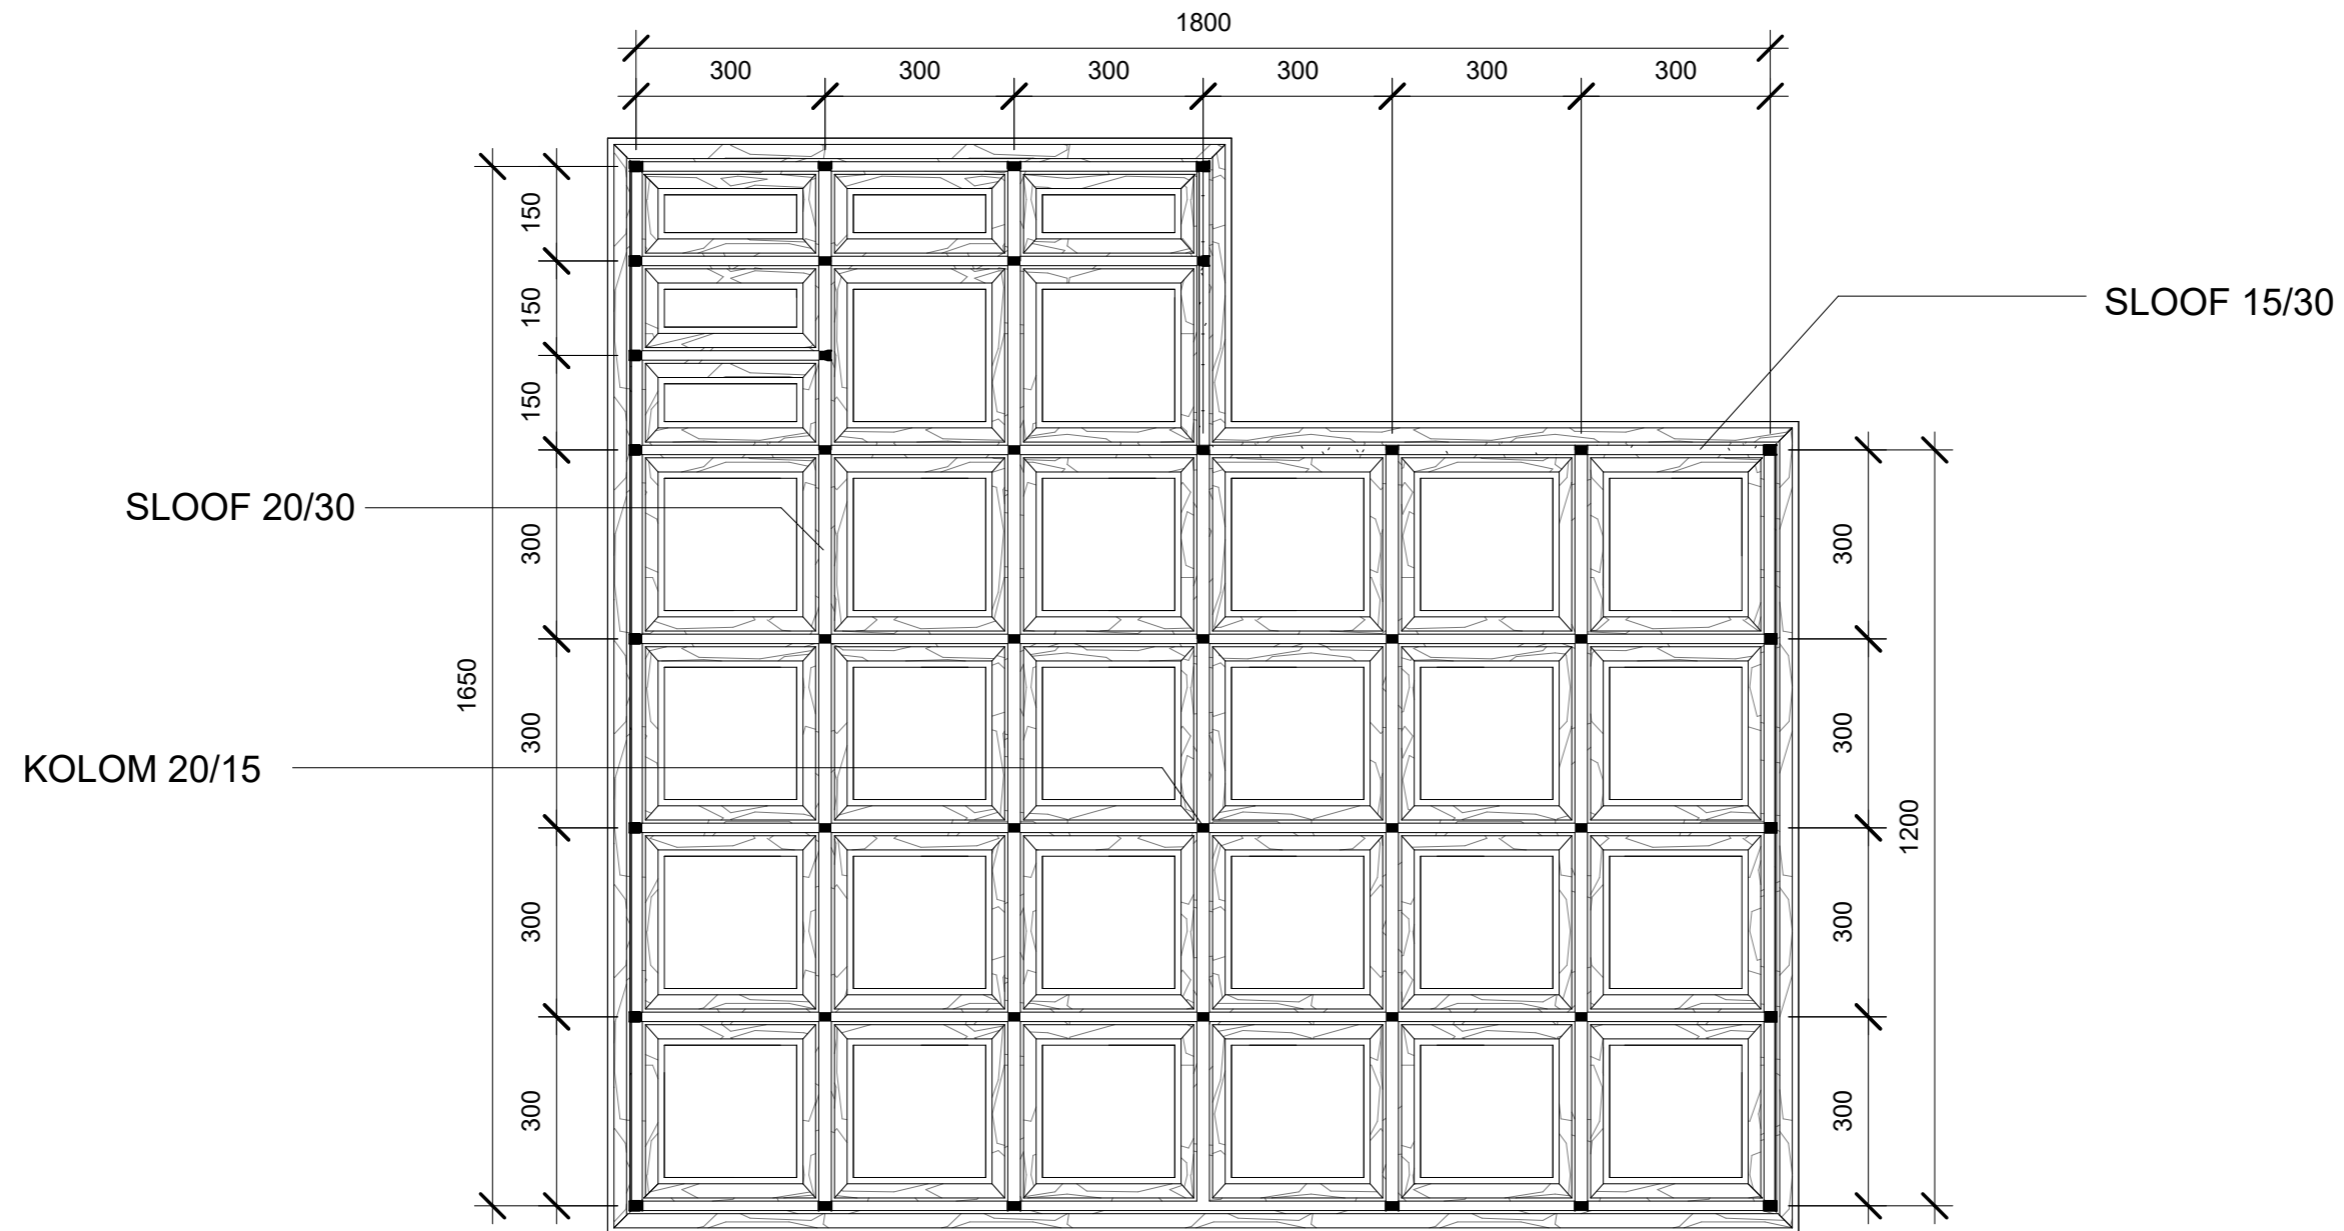
① POT B-B  
1 : 70

 ARSITEKTUR TEKNIK ASANUDDIN	TUGAS AKHIR PERANCANGAN (LBE PERANCANGAN PERUMAHAN DAN LINGKUNGAN PERMUKIMAN)	DOSEN PEMBIMBING	MAHASISWA	JUDUL TUGAS AKHIR	NAMA GAMBAR	SKALA	NO. GAMBAR
		Dr. Ir. Hj. Idawarni J. Asmal, MT Dr. H. Edward Syarif, ST., MT	REZKY NURFADILAH SIHI D051181001	PENERAPAN <i>GREEN ARCHITECTURE</i> PADA PERMUKIMAN PESISIR DI KOTA BAUBAU SULAWESI TENGGARA	TAMPAK POTONGAN		

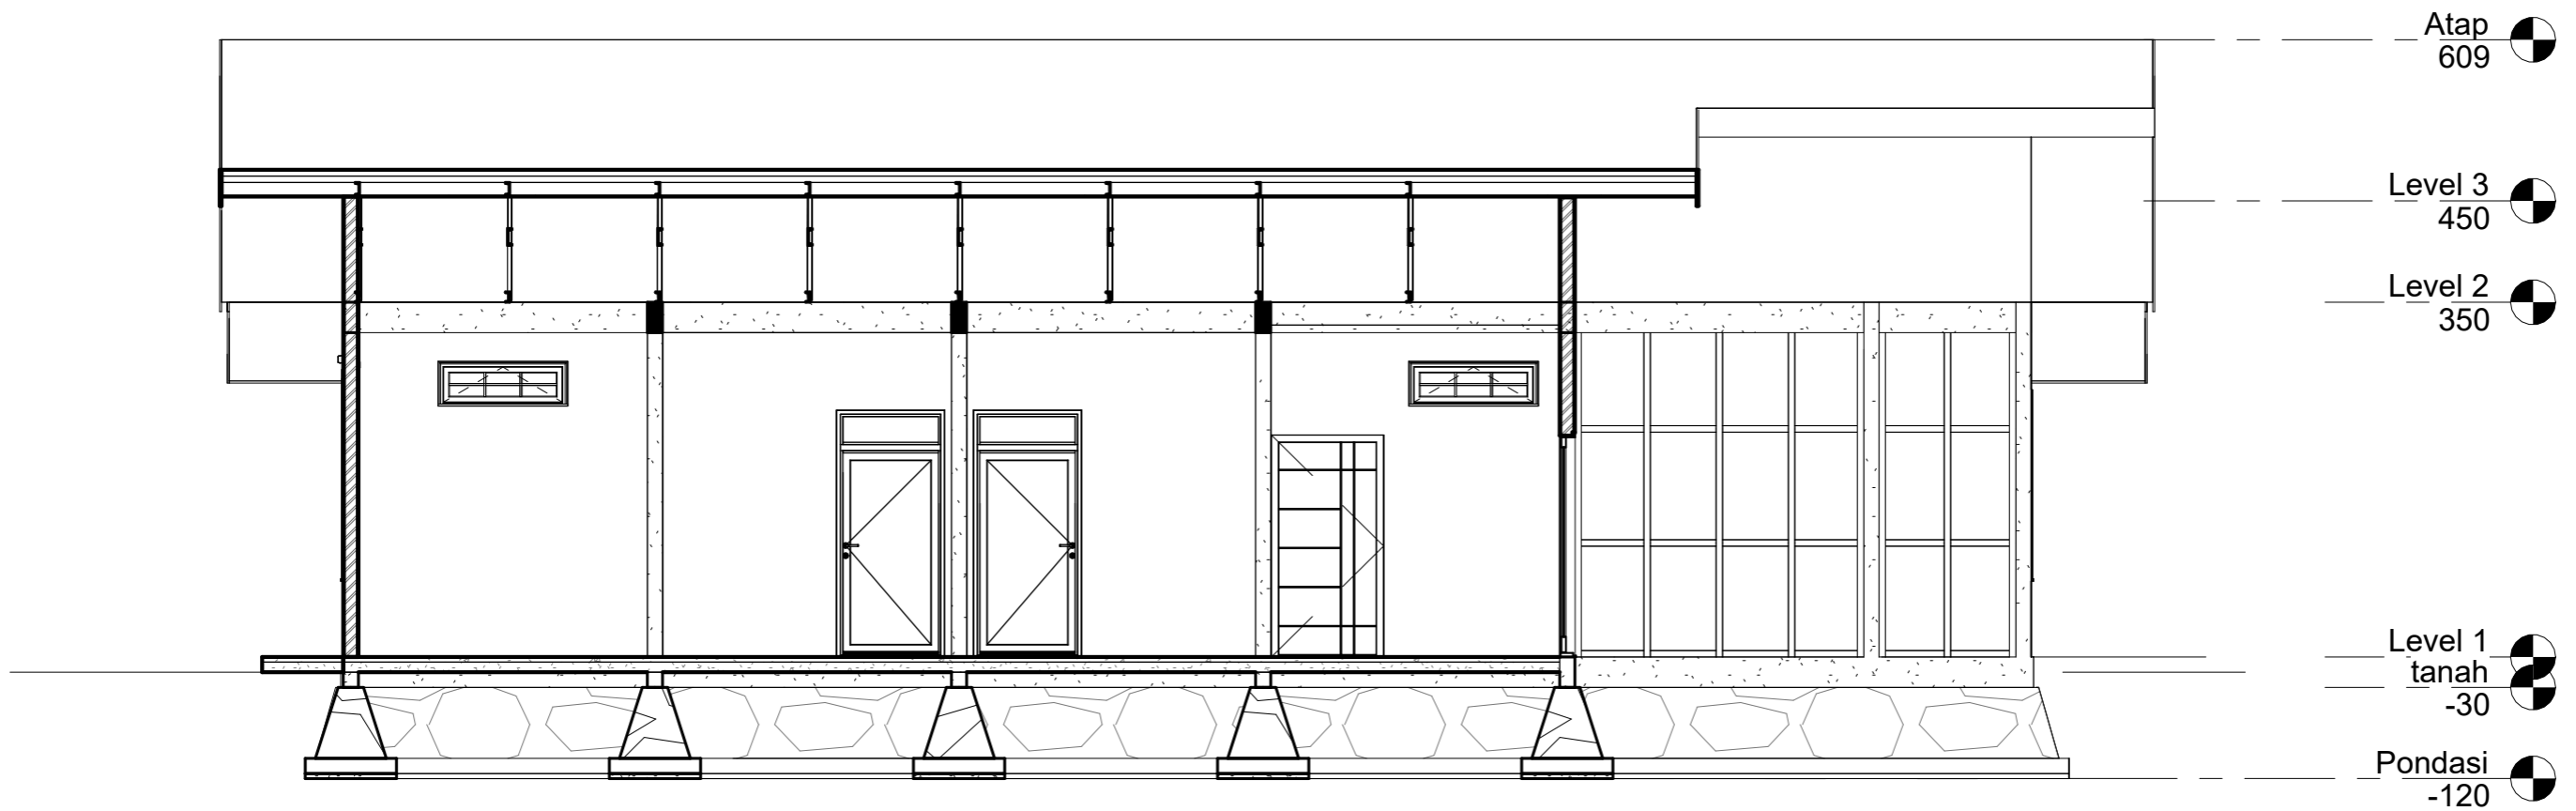


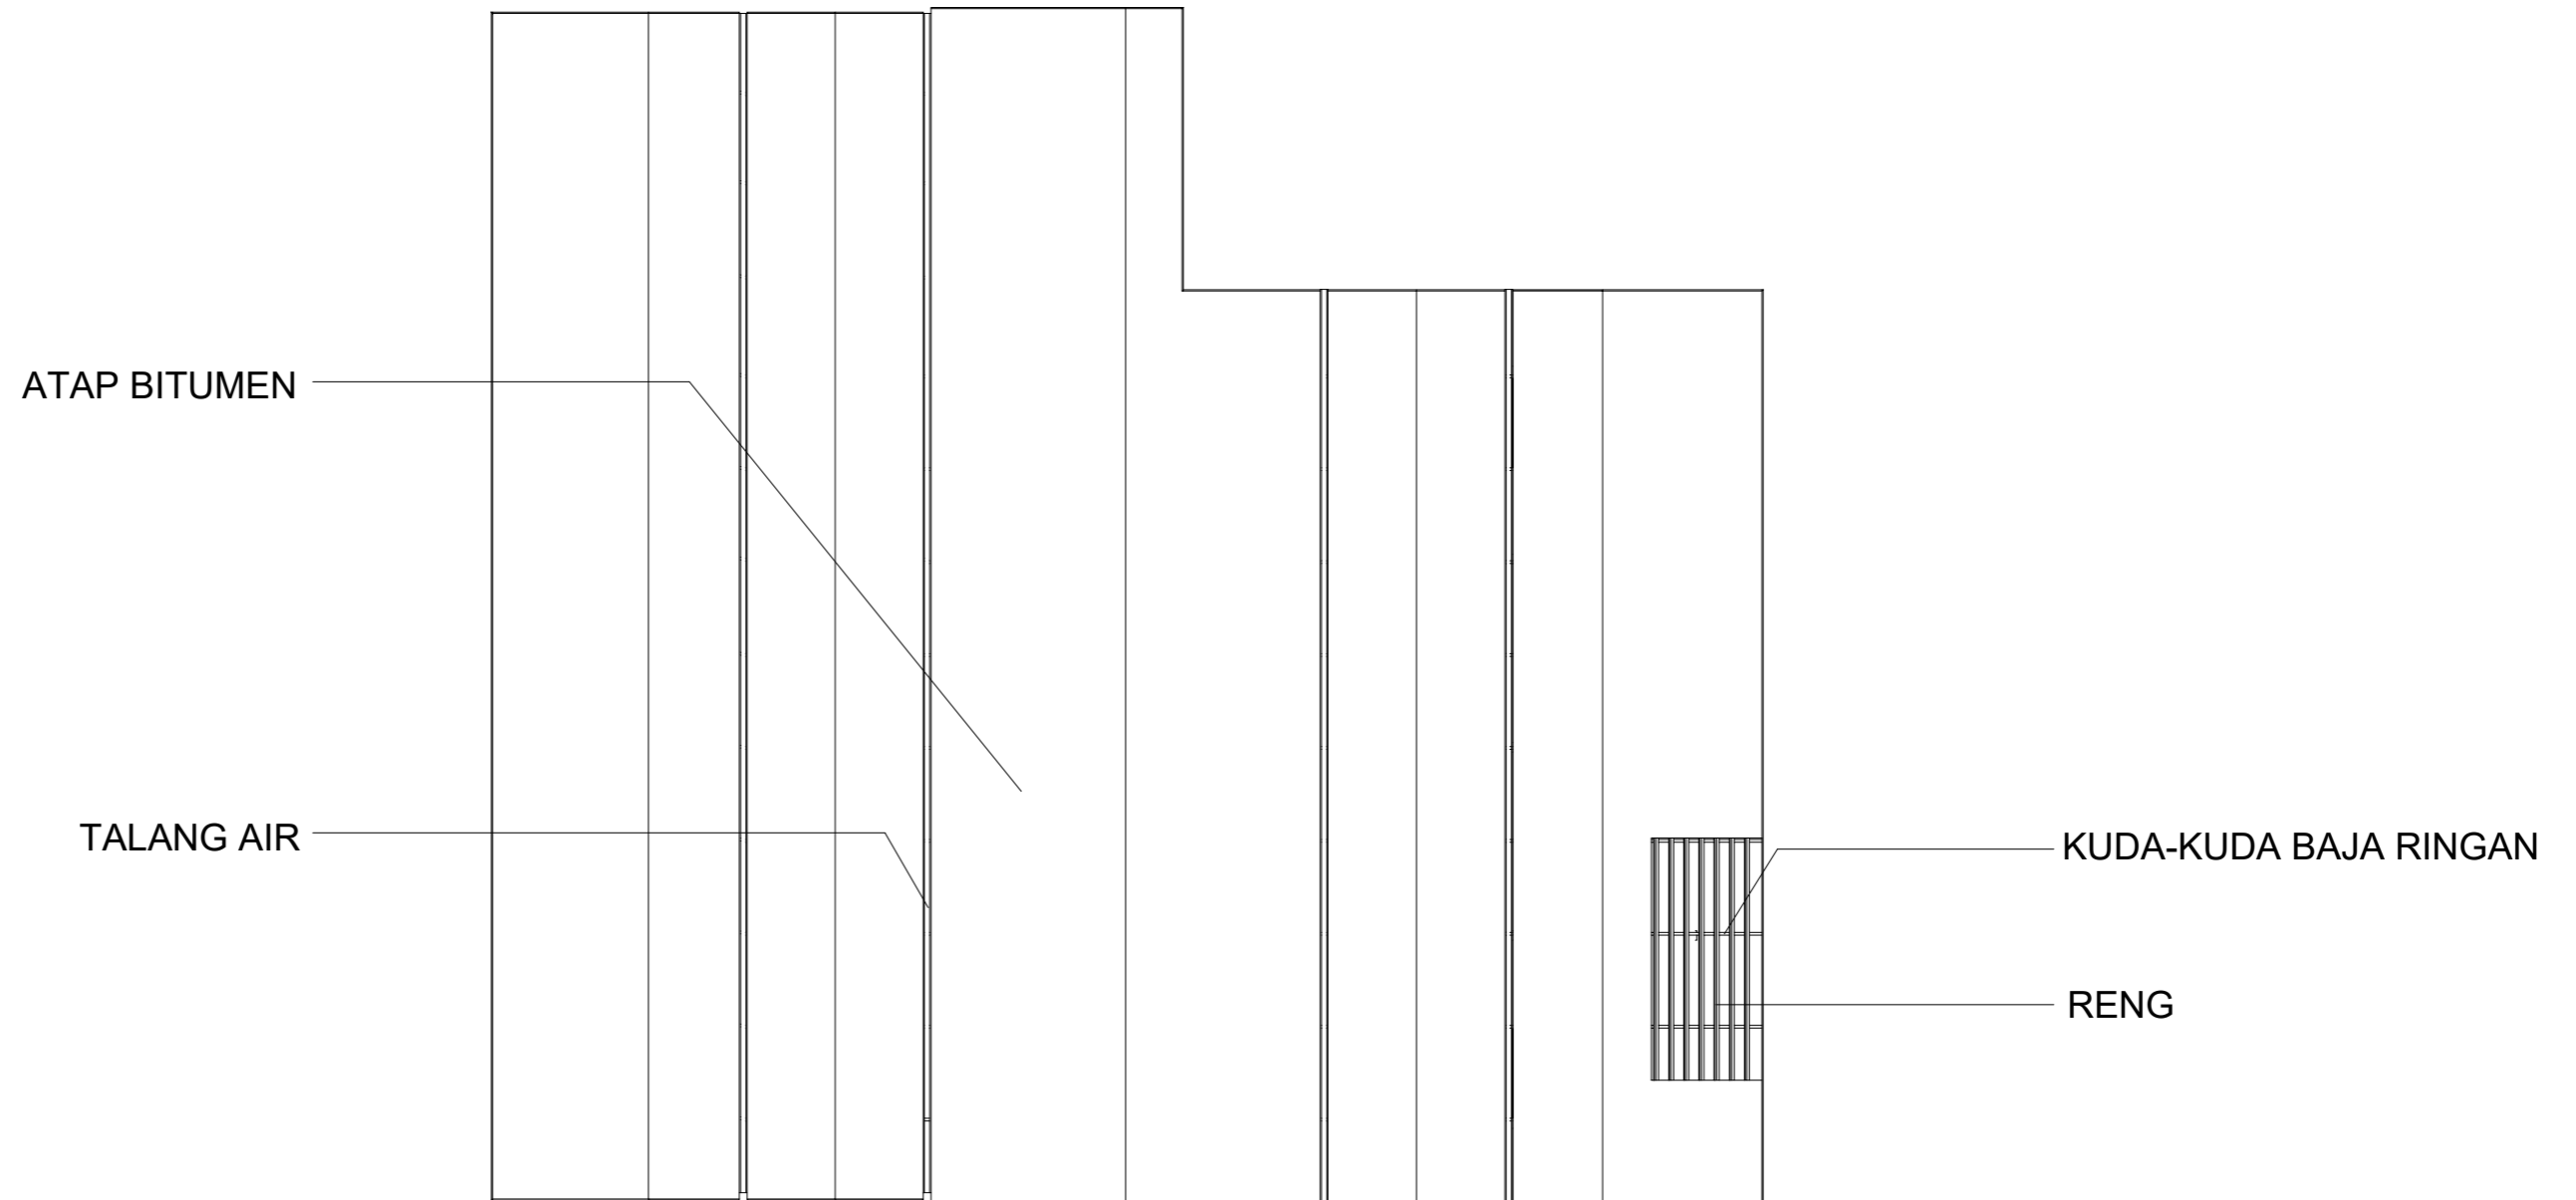
① POT A-A  
1 : 70

		DOSEN PEMBIMBING	MAHASISWA	JUDUL TUGAS AKHIR	NAMA GAMBAR	SKALA	NO. GAMBAR
 ARSITEKTUR TEKNIK ASANUDDIN  Optimized using trial version <a href="http://www.balesio.com">www.balesio.com</a>	TUGAS AKHIR PERANCANGAN (LBE PERANCANGAN PERUMAHAN DAN LINGKUNGAN PERMUKIMAN)	Dr. Ir. Hj. Idawarni J. Asmal, MT Dr. H. Edward Syarif, ST., MT	REZKY NURFADILAH SIHI D051181001	PENERAPAN <i>GREEN ARCHITECTURE</i> PADA PERMUKIMAN PESISIR DI KOTA BAUBAU SULAWESI TENGARA	TAMPAK POTONGAN		


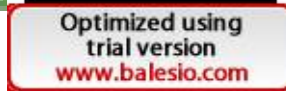


① **RENCANA PERLETAKAN KOLOM DAN SLOOF**  
1 : 120

 <p>Optimized using trial version <a href="http://www.balesio.com">www.balesio.com</a></p>	<p>ARSITEKTUR TEKNIK ASANUDDIN</p> <p>TUGAS AKHIR PERANCANGAN (LBE PERANCANGAN PERUMAHAN DAN LINGKUNGAN PERMUKIMAN)</p>	DOSEN PEMBIMBING	MAHASISWA	JUDUL TUGAS AKHIR	NAMA GAMBAR	SKALA	NO. GAMBAR
		<p>Dr. Ir. Hj. Idawarni J. Asmal, MT Dr. H. Edward Syarif, ST., MT</p>	<p>REZKY NURFADILAH SIHI D051181001</p>	<p>PENERAPAN <i>GREEN ARCHITECTURE</i> PADA PERMUKIMAN PESISIR DI KOTA BAUBAU SULAWESI TENGGARA</p>	<p>RENCANA KOLOM DAN SLOOF</p>		



1 **RENCANA ATAP**  
1 : 120

 ARSITEKTUR TEKNIK ASANUDDIN	TUGAS AKHIR PERANCANGAN (LBE PERANCANGAN PERUMAHAN DAN LINGKUNGAN PERMUKIMAN)	DOSEN PEMBIMBING	MAHASISWA	JUDUL TUGAS AKHIR	NAMA GAMBAR	SKALA	NO. GAMBAR
		Dr. Ir. Hj. Idawarni J. Asmal, MT Dr. H. Edward Syarif, ST., MT	REZKY NURFADILAH SIHI D051181001	PENERAPAN <i>GREEN ARCHITECTURE</i> PADA PERMUKIMAN PESISIR DI KOTA BAUBAU SULAWESI TENGGARA	RENCANA ATAP		



DENAH INTERIOR TK  
SKALA 1:120



Optimized using trial version www.balesio.com


NO. HAL	PARAF/KETERANGAN	SKALA	NAMA GAMBAR	JUDUL TUGAS AKHIR	MAHASISWA/NIM	DOSEN PEMBIMBING	TUGAS AKHIR PERANCANGAN (LBE PERANCANGAN PERUMAHAN DAN LINGKUNGAN PERMUKIMAN)	ARQUITEKTOR
		1:120	DENAH INTERIOR	PENERAPAN GREEN ARCHITECTURE PADA PERMUKIMAN PESISIR DI KOTA BAUBAU SULAWESI TENGGARA	REZKY NURFADILAH SIHI D051181001	Dr. Ir Hj. Idawarni J. Asmal, MT Dr. H. Edward Syarif, ST., MT		NUDDIN






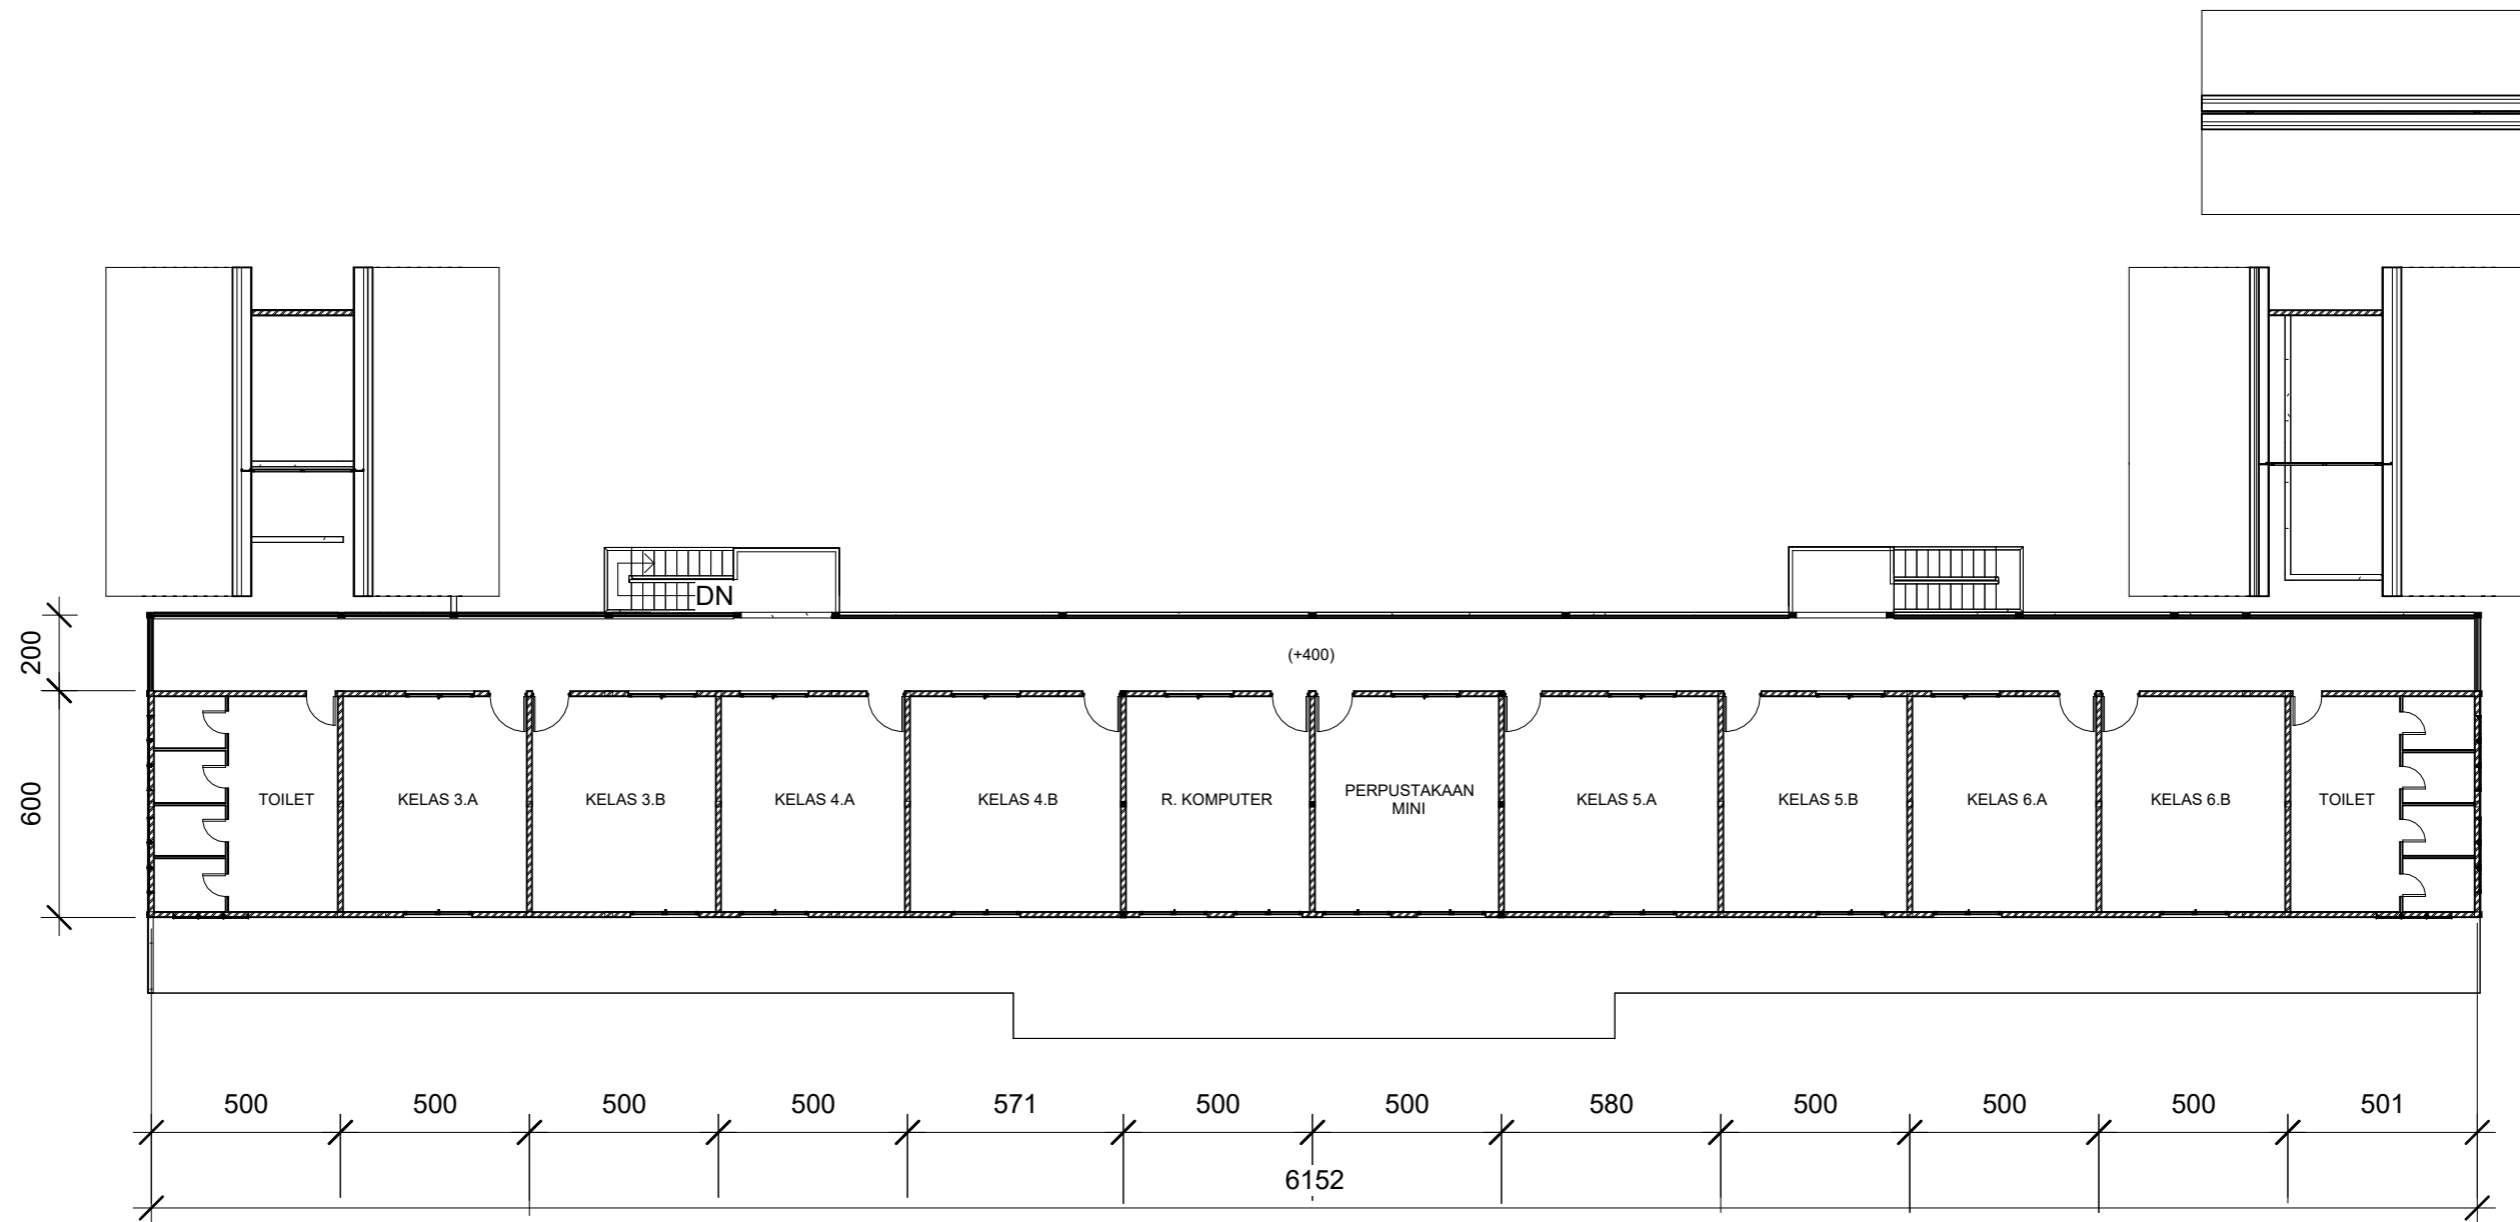
Optimized using  
trial version  
[www.balesio.com](http://www.balesio.com)

FAKULTAS	TUJUAN AKHIR PERANCANGAN (SPE. PERANCANGAN PERUBAHAN DAN LAMPUKUNAN PERMUKAWAN)	DOSEN PEMBIMBING	MAHASISWANYA	JUDUL TUGAS AKHIR	NAMA DAMBAK	EKALA	NO. HAL	TAMBAH KETERANGAN
TEKNIK ARSITEKTUR		Dr. H. H. M. Mawardi J. Anwar, MT Dr. H. Edward Syarif, ST., MT	REZKY MURYADILAH SH 0001101001	PENEGSAAN GREEN ARCHITECTURE PADA PERUMAHAN PESSIR DI KOTA DAUHAU SULAWESI TENGGARA	PRESIDENTIF BANGUNAN			

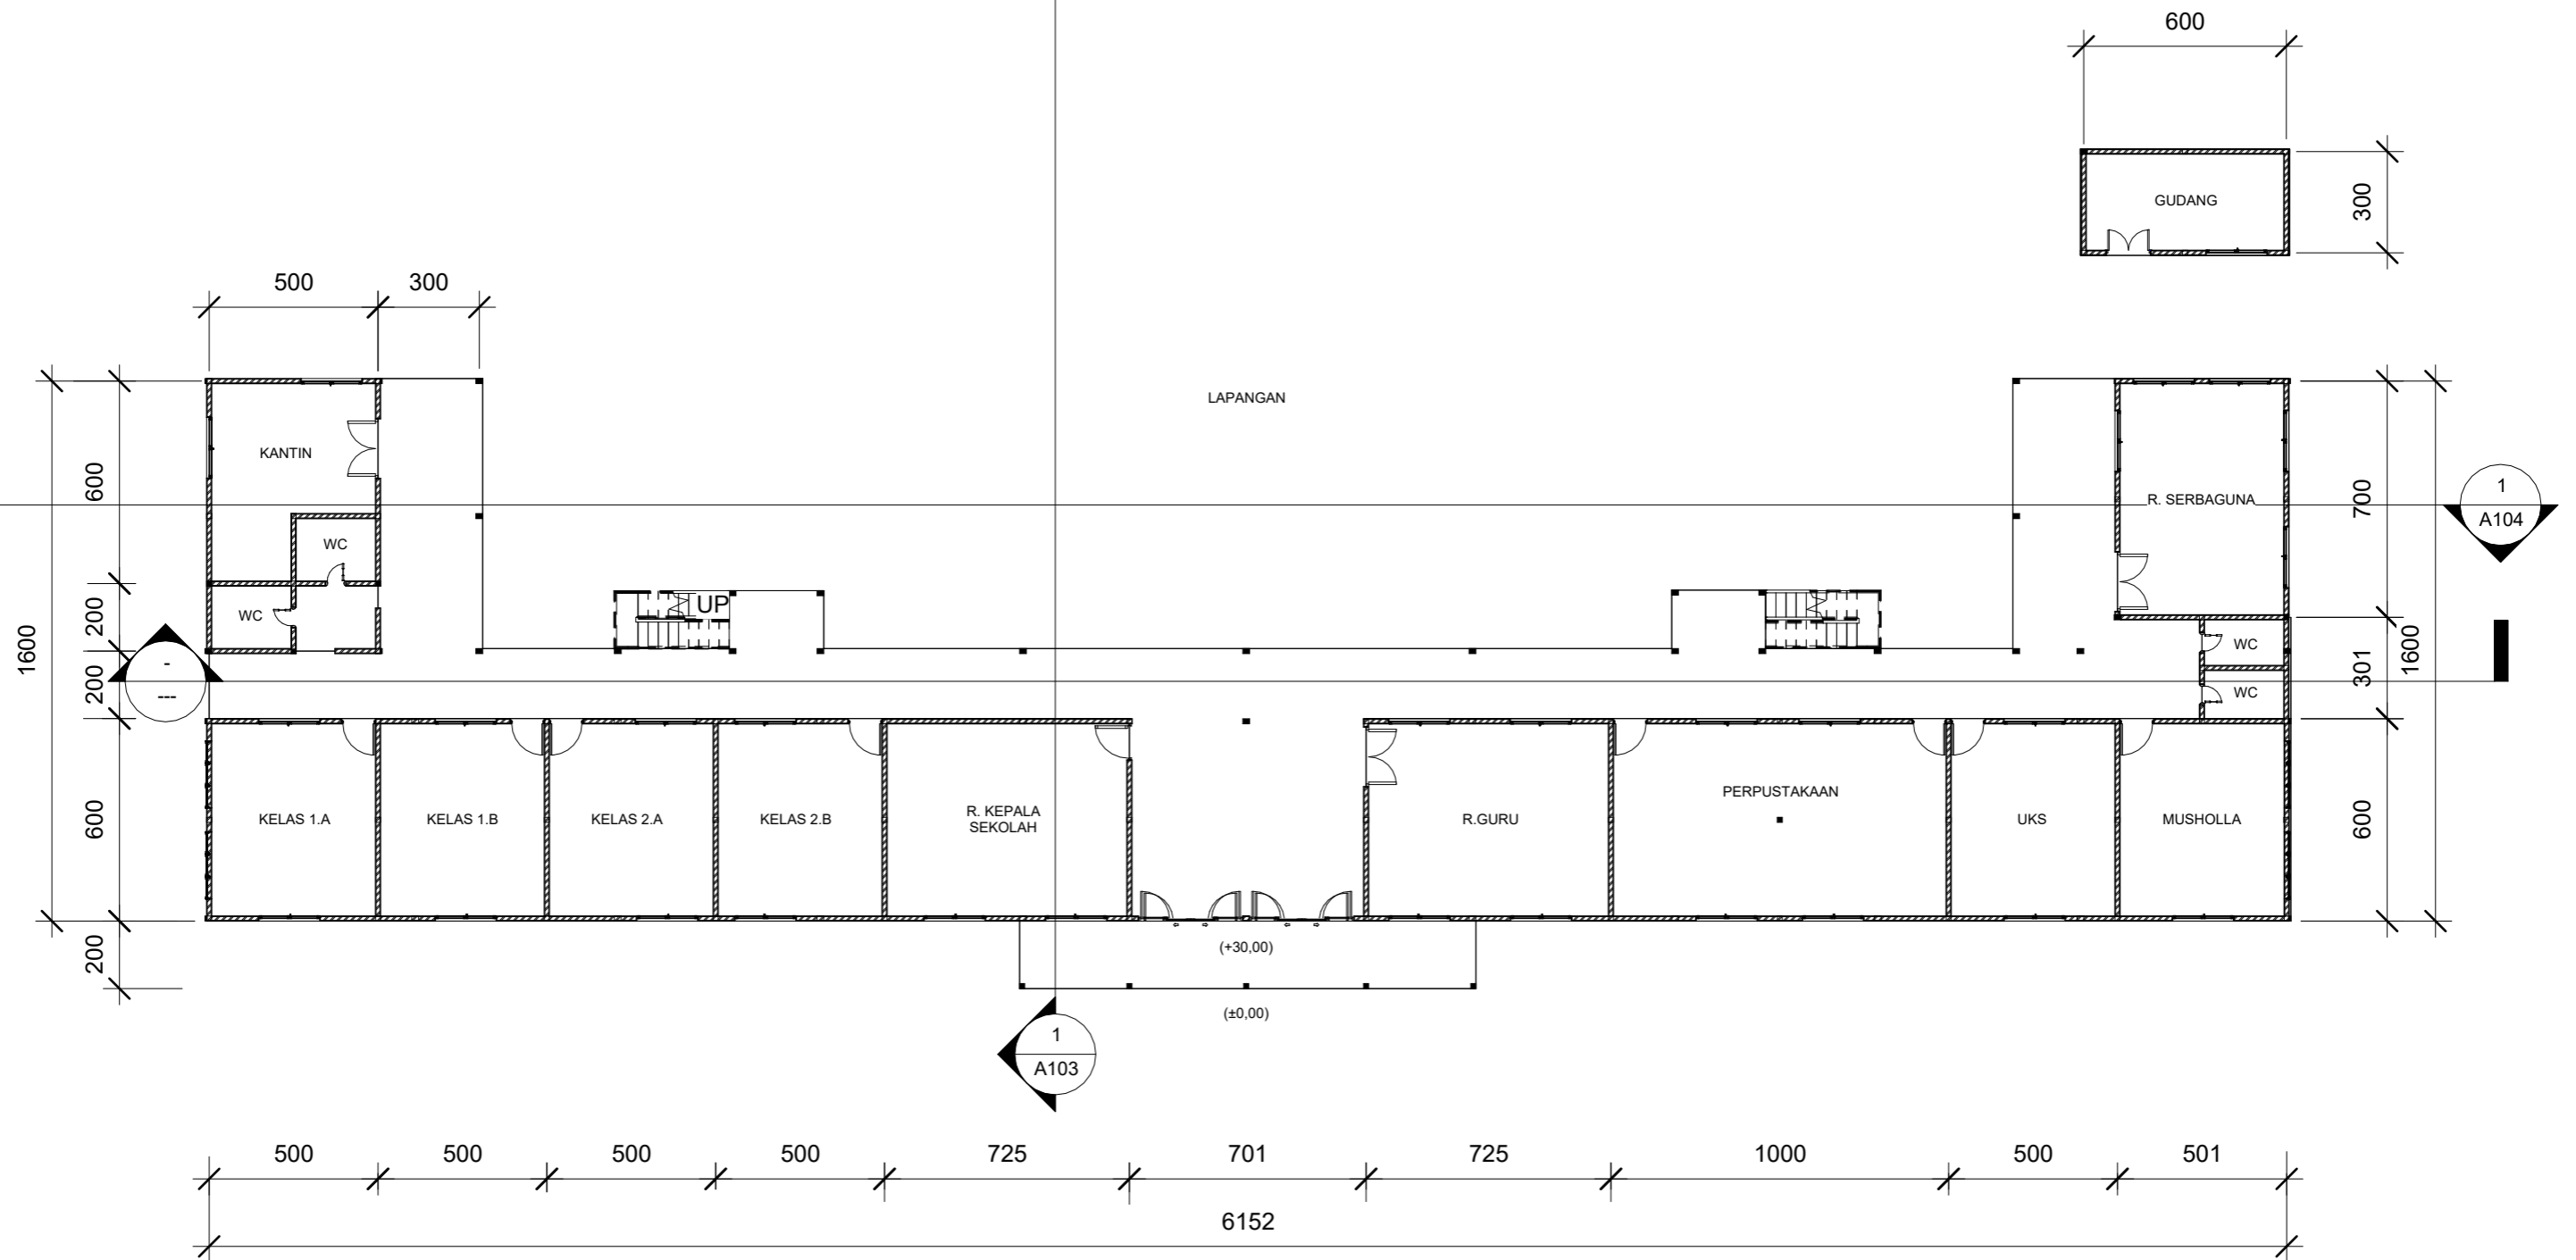


**1** DENAH LANTAI 1  
1 : 200

 ARSITEKTUR TEKNIK ASANUDDIN	TUGAS AKHIR PERANCANGAN (LBE PERANCANGAN PERUMAHAN DAN LINGKUNGAN PERMUKIMAN)	DOSEN PEMBIMBING	MAHASISWA	JUDUL TUGAS AKHIR	NAMA GAMBAR	SKALA	NO. GAMBAR
Optimized using trial version www.balesio.com		Dr. Ir. Hj. Idawarni J. Asmal, MT Dr. H. Edward Syarif, ST., MT	REZKY NURFADILAH SIHI D051181001	PENERAPAN <i>GREEN ARCHITECTURE</i> PADA PERMUKIMAN PESISIR DI KOTA BAUBAU SULAWESI TENGARA	DENAH		



2 DENAH LANTAI 2  
1 : 200

		DOSEN PEMBIMBING	MAHASISWA	JUDUL TUGAS AKHIR	NAMA GAMBAR	SKALA	NO. GAMBAR
ARSITEKTUR TEKNIK ASANUDDIN  Optimized using trial version www.balesio.com	TUGAS AKHIR PERANCANGAN (LBE PERANCANGAN PERUMAHAN DAN LINGKUNGAN PERMUKIMAN)	Dr. Ir. Hj. Idawarni J. Asmal, MT Dr. H. Edward Syarif, ST., MT	REZKY NURFADILAH SIHI D051181001	PENERAPAN <i>GREEN ARCHITECTURE</i> PADA PERMUKIMAN PESISIR DI KOTA BAUBAU SULAWESI TENGARA	DENAH		




**TAMPAK DEPAN**  
 SKALA 1:200





**TAMPAK BELAKANG**  
 SKALA 1:200



Optimized using  
 trial version  
[www.balesio.com](http://www.balesio.com)

ARHITECTUR	TUGAS AKHIR PERANCANGAN (LBE PERANCANGAN PERUMAHAN DAN LINGKUNGAN PERMUKIMAN)	DOSEN PEMBIMBING	MAHASISWA/NIM	JUDUL TUGAS AKHIR	NAMA GAMBAR	SKALA	NO. HAL	PARAF/KETERANGAN
ARHITECTUR MUDDIN	TUGAS AKHIR PERANCANGAN (LBE PERANCANGAN PERUMAHAN DAN LINGKUNGAN PERMUKIMAN)	Dr. Ir Hj. Idawarni J. Asmal, MT Dr. H. Edward Syarif, ST., MT	REZKY NURFADILAH SIHI D051181001	PENERAPAN <i>GREEN ARCHITECTURE</i> PADA PERMUKIMAN PESISIR DI KOTA BAUBAU SULAWESI TENGGARA	TAMPAK BANGUNAN	1:200		

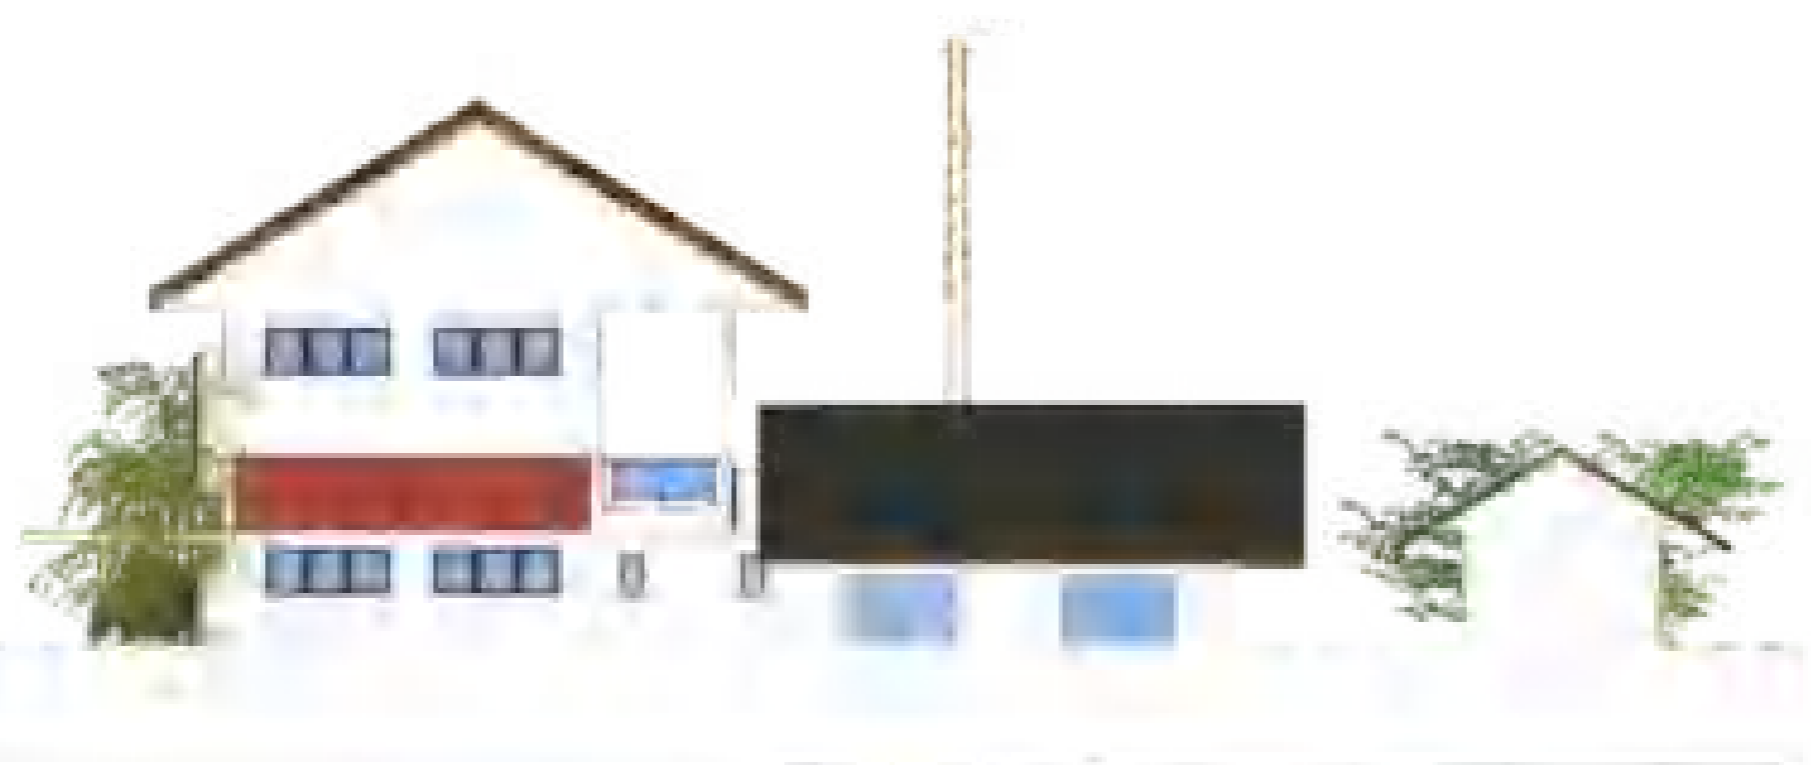


**TAMPAK S. KANAN**  
 SKALA 1:120




**TAMPAK S. KIRI**  
 SKALA 1:120



Optimized using  
 trial version  
[www.balesio.com](http://www.balesio.com)

ARKITEKTUR  
 MUDDIN

TUGAS AKHIR  
 PERANCANGAN  
 (LBE PERANCANGAN  
 PERUMAHAN DAN  
 LINGKUNGAN  
 PERMUKIMAN)

DOSEN PEMBIMBING

Dr. Ir Hj. Idawarni J. Asmal, MT  
 Dr. H. Edward Syarif, ST., MT

MAHASISWA/NIM

REZKY NURFADILAH SIHI  
 D051181001

JUDUL TUGAS AKHIR

PENERAPAN *GREEN*  
*ARCHITECTURE* PADA  
 PERMUKIMAN PESISIR DI KOTA  
 BAUBAU SULAWESI TENGGARA

NAMA GAMBAR

TAMPAK  
 BANGUNAN


SKALA

1:120


NO. HAL


PARAF/KETERANGAN

DOSEN PEMBIMBING	MAHASISWA/NIM	JUDUL TUGAS AKHIR	NAMA GAMBAR	SKALA	NO. HAL	PARAF/KETERANGAN
Dr. Ir Hj. Idawarni J. Asmal, MT Dr. H. Edward Syarif, ST., MT	REZKY NURFADILAH SIHI D051181001	PENERAPAN <i>GREEN</i> <i>ARCHITECTURE</i> PADA PERMUKIMAN PESISIR DI KOTA BAUBAU SULAWESI TENGGARA	TAMPAK BANGUNAN	1:120		

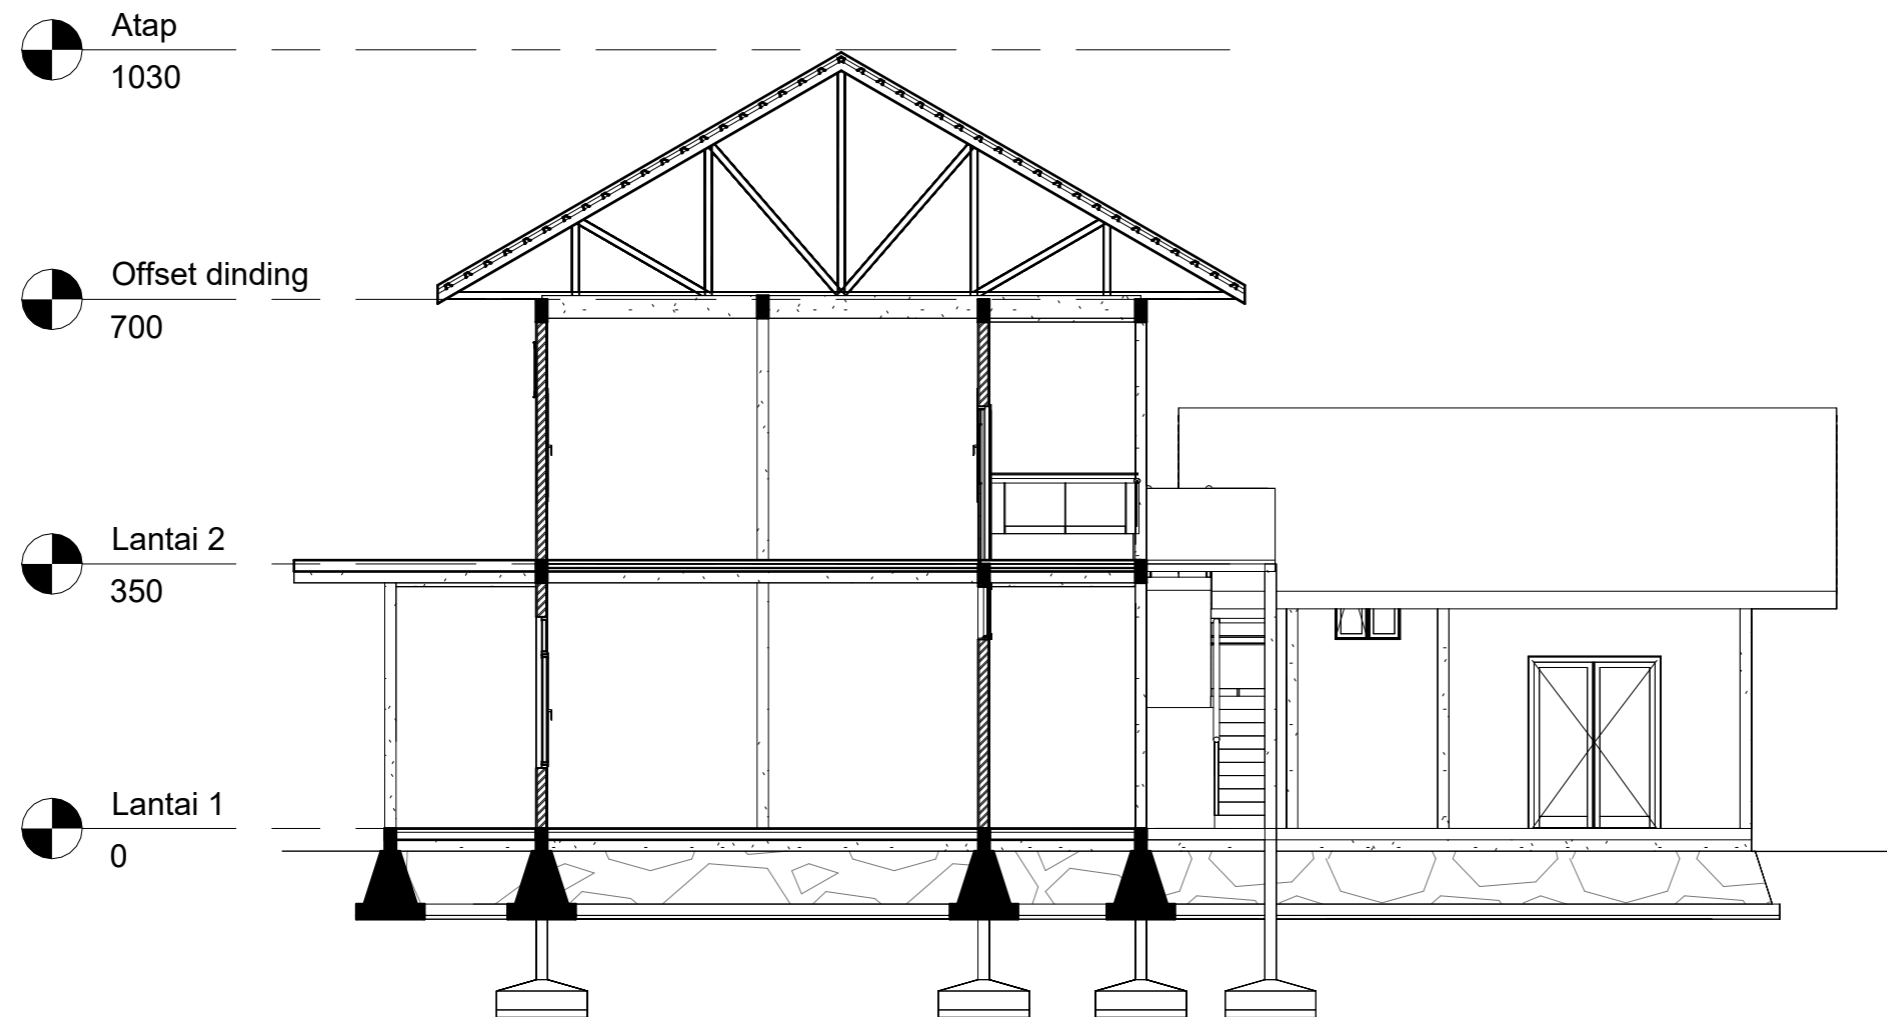



1 POT A-A  
1 : 100

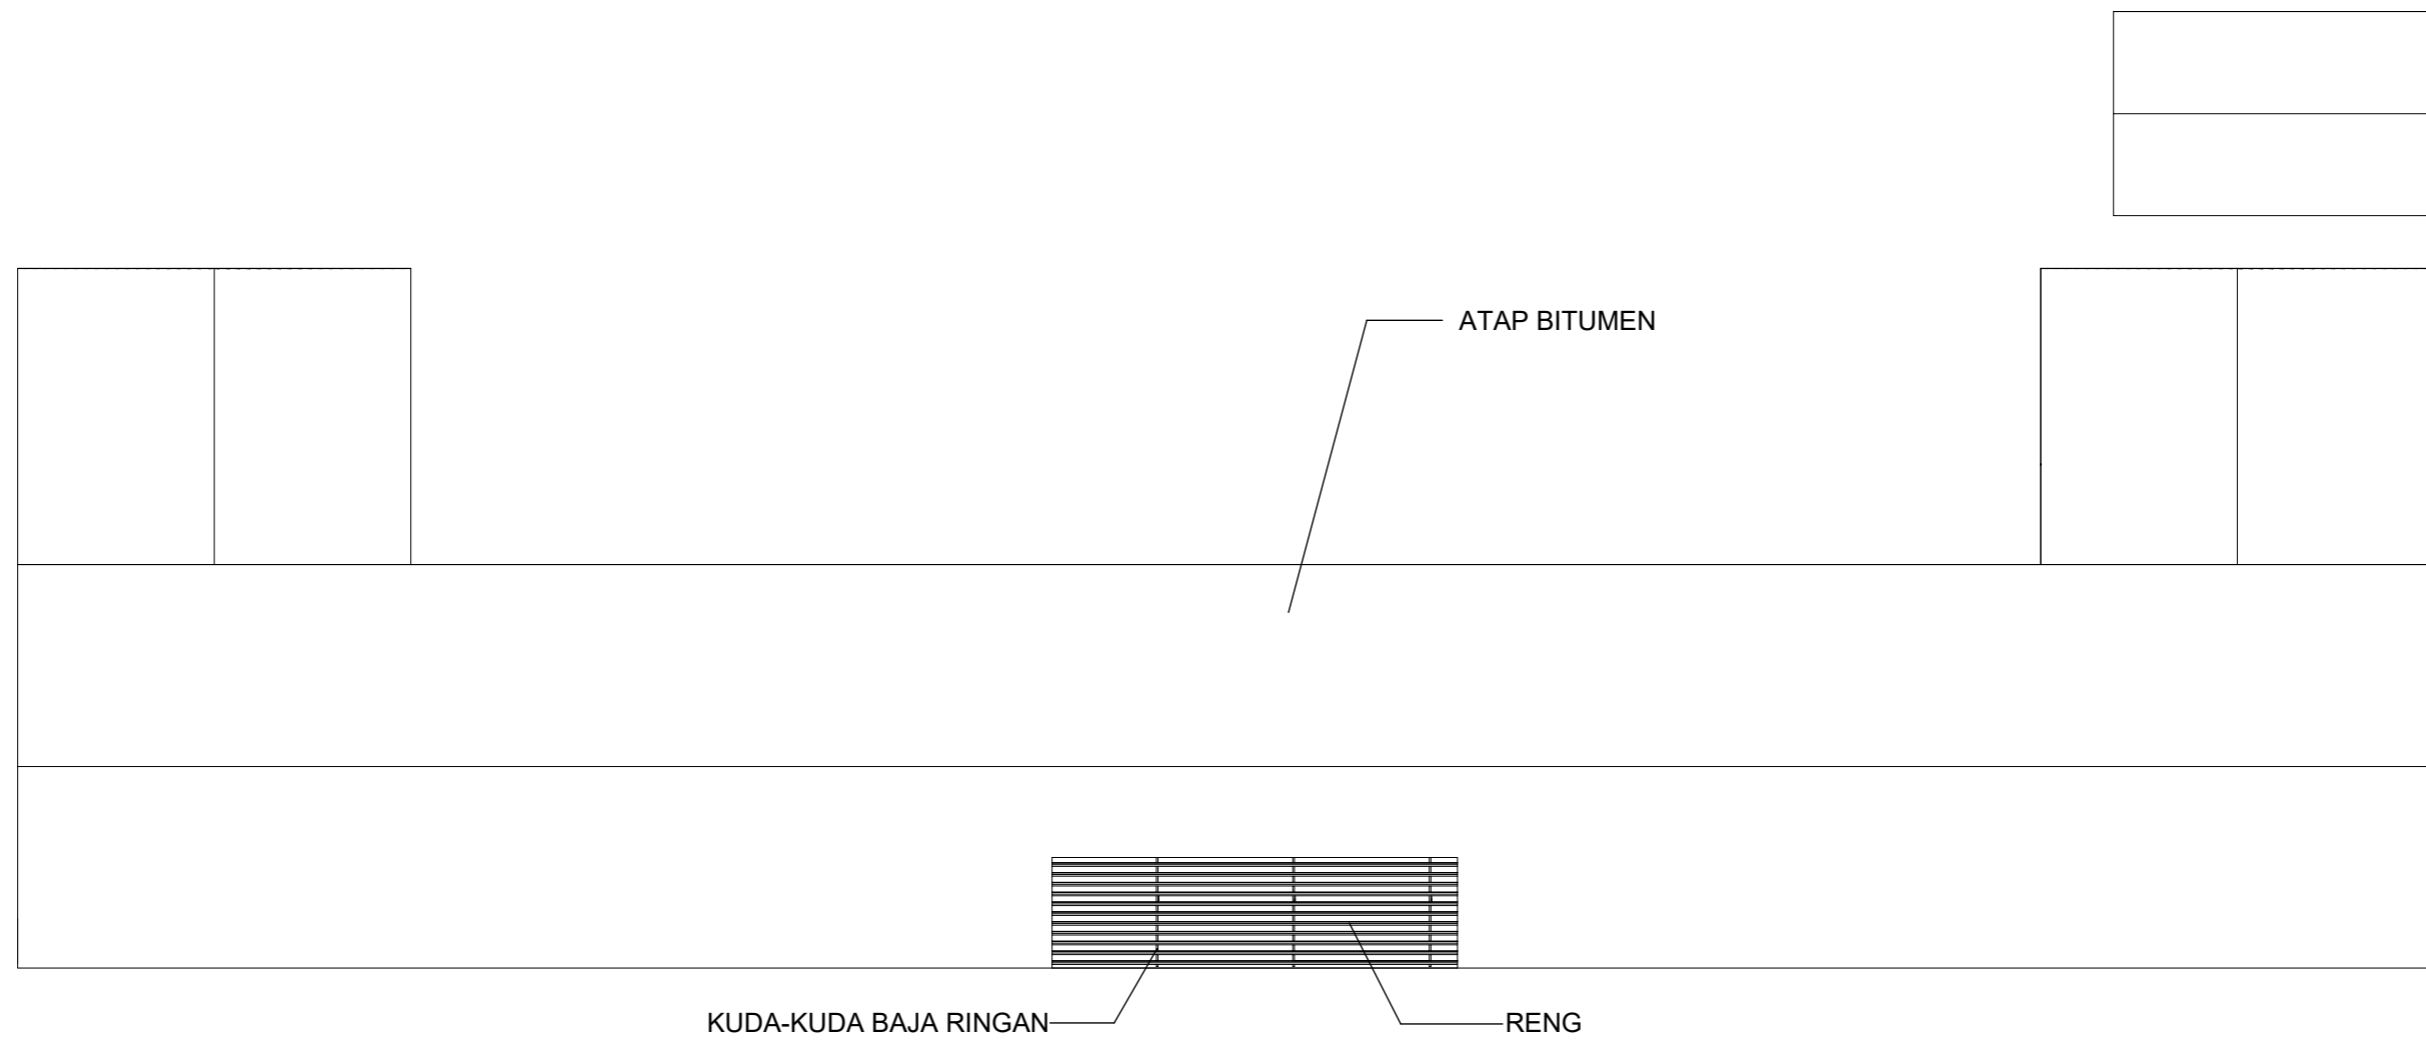	ARSITEKTUR TEKNIK ASANUDDIN  TUGAS AKHIR PERANCANGAN (LBE PERANCANGAN PERUMAHAN DAN LINGKUNGAN PERMUKIMAN)	DOSEN PEMBIMBING	MAHASISWA	JUDUL TUGAS AKHIR	NAMA GAMBAR	SKALA	NO. GAMBAR
		Dr. Ir. Hj. Idawarni J. Asmal, MT Dr. H. Edward Syarif, ST., MT	REZKY NURFADILAH SIHI D051181001	PENERAPAN <i>GREEN ARCHITECTURE</i> PADA PERMUKIMAN PESISIR DI KOTA BAUBAU SULAWESI TENGGARA	TAMPAK POTONGAN		



1 RENCANA ATAP  
1 : 200

 ARSITEKTUR TEKNIK ASANUDDIN	TUGAS AKHIR PERANCANGAN (LBE PERANCANGAN PERUMAHAN DAN LINGKUNGAN PERMUKIMAN)	DOSEN PEMBIMBING	MAHASISWA	JUDUL TUGAS AKHIR	NAMA GAMBAR	SKALA	NO. GAMBAR
		Dr. Ir. Hj. Idawarni J. Asmal, MT Dr. H. Edward Syarif, ST., MT	REZKY NURFADILAH SIHI D051181001	PENERAPAN <i>GREEN ARCHITECTURE</i> PADA PERMUKIMAN PESISIR DI KOTA BAUBAU SULAWESI TENGGARA	RENCANA ATAP		



INTERIOR SD L.1



Optimized using  
trial version  
www.balesio.com

ARQUITEKTUR	TUGAS AKHIR PERANCANGAN (LBE PERANCANGAN PERUMAHAN DAN LINGKUNGAN PERMUKIMAN)	DOSEN PEMBIMBING	MAHASISWA/NIM	JUDUL TUGAS AKHIR	NAMA GAMBAR	SKALA	NO. HAL	PARAF/KETERANGAN
ABDULLAH MUJIB		Dr. Ir Hj. Idawarni J. Asmal, MT Dr. H. Edward Syarif, ST., MT	REZKY NURFADILAH SIHI D051181001	PENERAPAN <i>GREEN ARCHITECTURE</i> PADA PERMUKIMAN PESISIR DI KOTA BAUBAU SULAWESI TENGGARA	DENAH INTERIOR	1:200		





INTERIOR SD L.2



Optimized using  
trial version  
www.balesio.com

DESAINER	TUGAS AKHIR PERANCANGAN (LBE PERANCANGAN PERUMAHAN DAN LINGKUNGAN PERMUKIMAN)	DOSEN PEMBIMBING	MAHASISWA/NIM	JUDUL TUGAS AKHIR	NAMA GAMBAR	SKALA	NO. HAL	PARAF/KETERANGAN
ARQUITEKTUR MUDDIN		Dr. Ir Hj. Idawarni J. Asmal, MT Dr. H. Edward Syarif, ST., MT	REZKY NURFADILAH SIHI D051181001	PENERAPAN <i>GREEN ARCHITECTURE</i> PADA PERMUKIMAN PESISIR DI KOTA BAUBAU SULAWESI TENGGARA	DENAH INTERIOR	1:200		




Optimized using  
trial version  
[www.balesio.com](http://www.balesio.com)

FAKULTAS	TUJUAN AKHIR PERANCANGAN (SPE. PERANCANGAN PERUBAHAN DAN LAMBUKUNAN PERMUKAWAN)	DOSEN PEMBIMBING	MAHASISWANYA	JUDUL TUGAS AKHIR	NAMA DAMBAK	EKALA	NO. HAL	TAMBAH KETERANGAN
TEKNIK LINDAH		Dr. H. H. M. Mawardi J. Arif, MT Dr. H. Edward Syarif, ST., MT	REZKY MURYADILAH SH 0001101001	PENEBATAN GREEN ARCHITECTURE PADA PERUMAHAN PESISIR DI KOTA DAUDAU SULAWESI TENGGARA	PRESIDENTI BANGUNAN			




Optimized using  
trial version  
[www.balesio.com](http://www.balesio.com)

FAKULTAS	TUJUAN AKHIR PERANCANGAN (SUDUT PERANCANGAN PERUBAHAN DAN LINGKUNGAN PERMUKAWAN)	DOSEN PEMBIMBING	MAHASISWANYA	JUDUL TUGAS AKHIR	NAMA DAMBAK	EKALA	NO. HAL	TAMBAH KETERANGAN
TEKNIK ARSITEKTUR		Dr. H. H. Mawardi J. Anwar, MT Dr. H. Edward Syarif, ST., MT	REZKY MURYADILAH SH 0001101001	PENDEKATAN GREEN ARCHITECTURE PADA PERUMAHAN PESISIR DI KOTA DAUHAU SULAWESI TENGGARA	PROFESIONAL BANGUNAN			

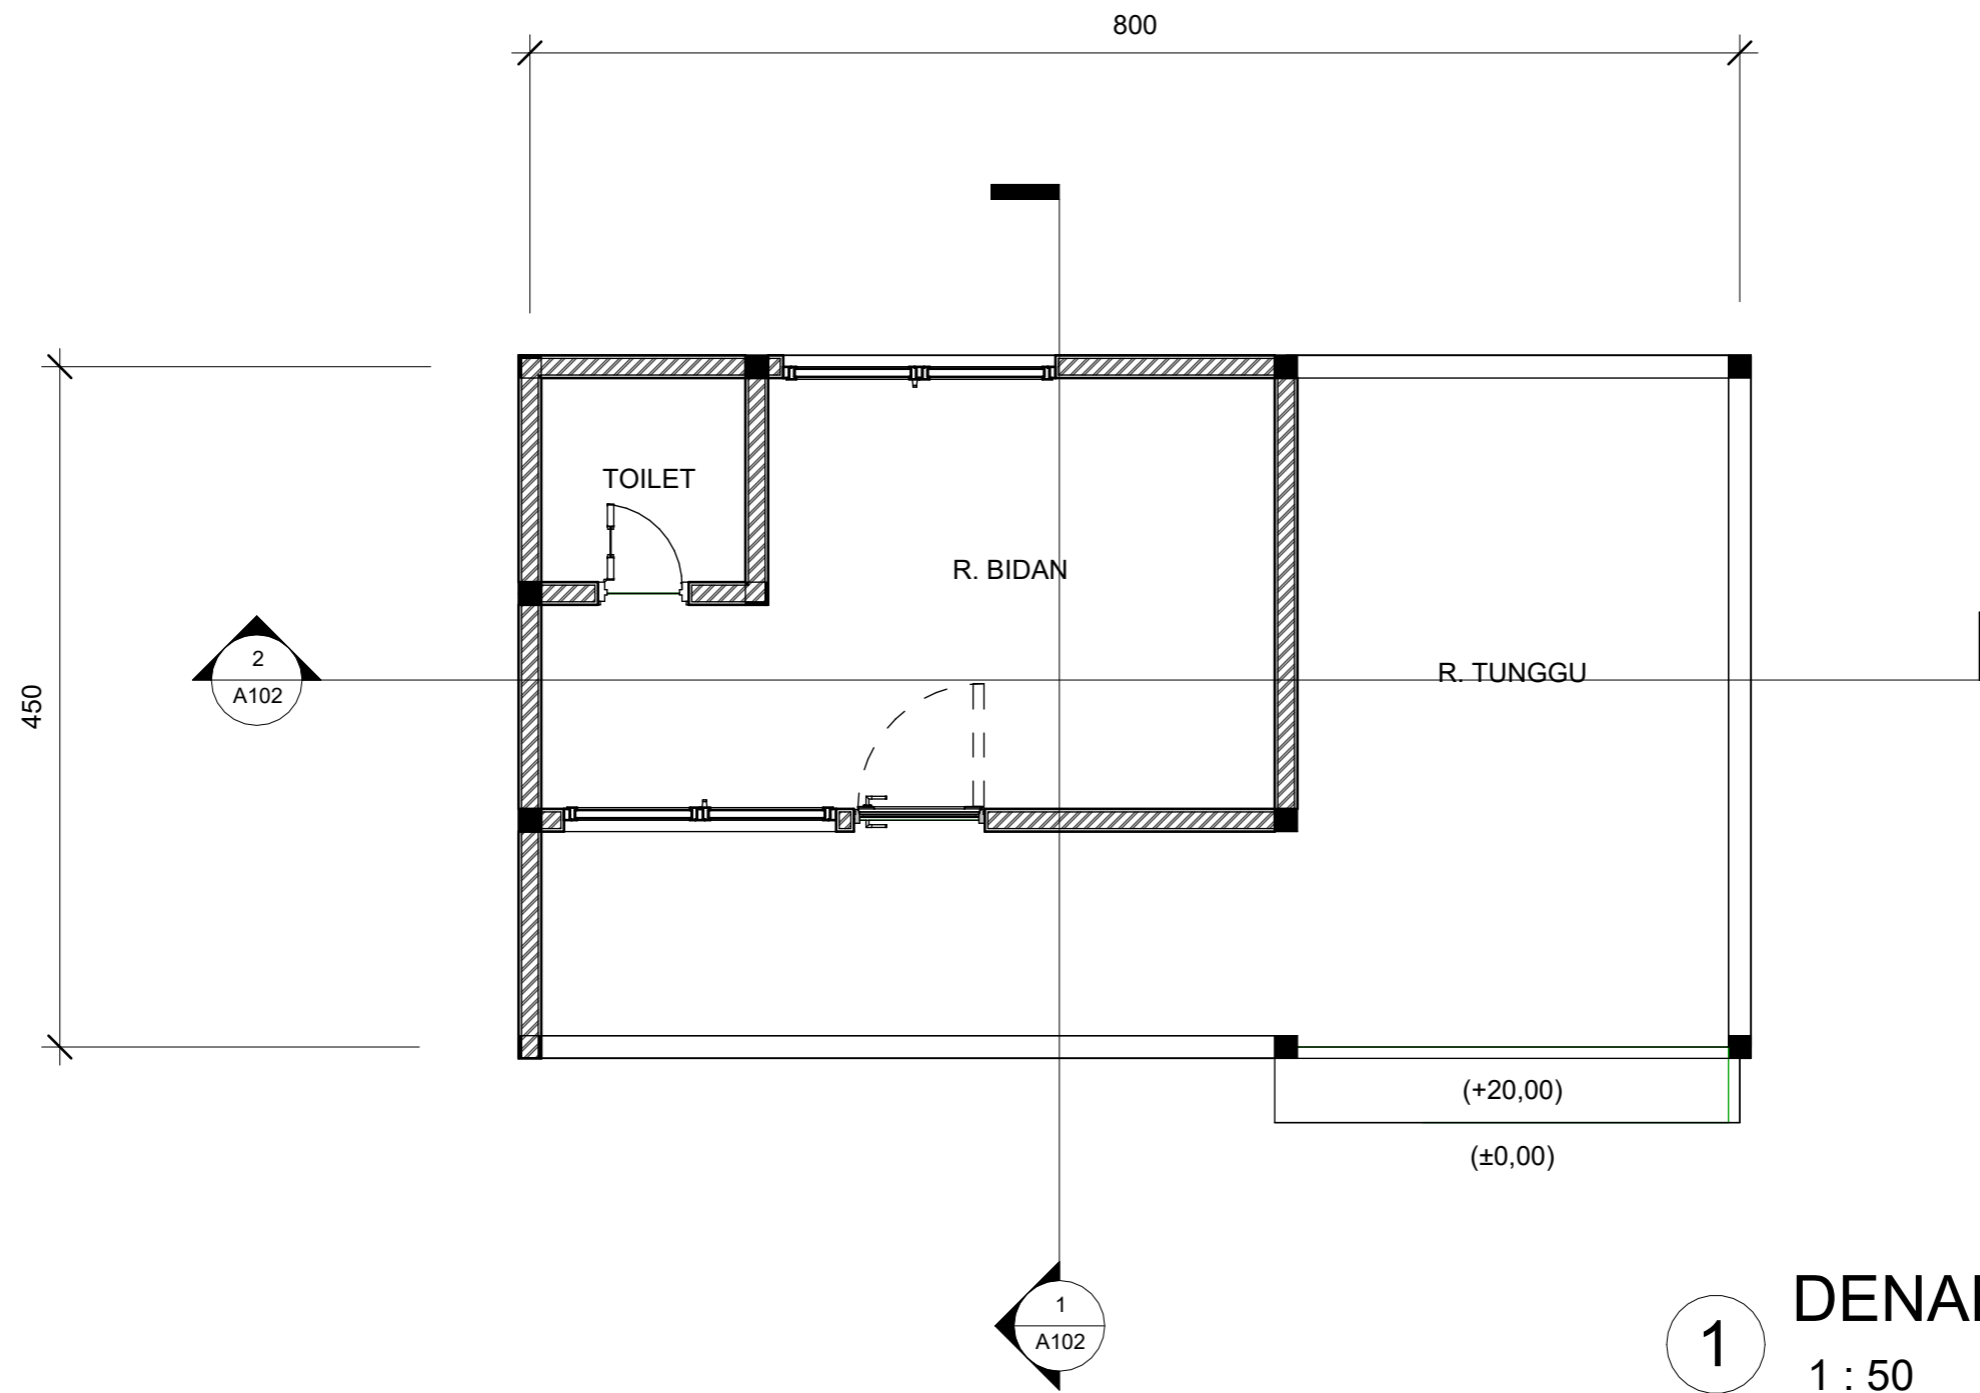

**1** DENAH POSYANDU  
1 : 50

 ARSITEKTUR TEKNIK ASANUDDIN	TUGAS AKHIR PERANCANGAN (LBE PERANCANGAN PERUMAHAN DAN LINGKUNGAN PERMUKIMAN)	DOSEN PEMBIMBING	MAHASISWA	JUDUL TUGAS AKHIR	NAMA GAMBAR	SKALA	NO. GAMBAR
Optimized using trial version <a href="http://www.balesio.com">www.balesio.com</a>		Dr. Ir. Hj. Idawarni J. Asmal, MT Dr. H. Edward Syarif, ST., MT	REZKY NURFADILAH SIHI D051181001	PENERAPAN <i>GREEN ARCHITECTURE</i> PADA PERMUKIMAN PESISIR DI KOTA BAUBAU SULAWESI TENGGERA	DENAH		



○ TAMPAK DEPAN  
SKALA 1:60



○ TAMPAK BELAKANG  
SKALA 1:60



ARQUITEKTUR	TUGAS AKHIR PERANCANGAN (LBE PERANCANGAN PERUMAHAN DAN LINGKUNGAN PERMUKIMAN)	DOSEN PEMBIMBING	MAHASISWA/NIM	JUDUL TUGAS AKHIR	NAMA GAMBAR	SKALA	NO. HAL	PARAF/KETERANGAN
NUDDIN		Dr. Ir Hj. Idawarni J. Asmal, MT Dr. H. Edward Syarif, ST., MT	REZKY NURFADILAH SIHI D051181001	PENERAPAN <i>GREEN ARCHITECTURE</i> PADA PERMUKIMAN PESISIR DI KOTA BAUBAU SULAWESI TENGGARA	TAMPAK BANGUNAN	1:60		




**TAMPAK S.KANAN**  
 SKALA 1:50





**TAMPAK S.KIRI**  
 SKALA 1:50




Optimized using  
 trial version  
[www.balesio.com](http://www.balesio.com)


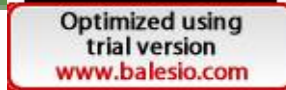
ARHITECTUR	TUGAS AKHIR PERANCANGAN (LBE PERANCANGAN PERUMAHAN DAN LINGKUNGAN PERMUKIMAN)	DOSEN PEMBIMBING	MAHASISWA/NIM	JUDUL TUGAS AKHIR	NAMA GAMBAR	SKALA	NO. HAL	PARAF/KETERANGAN
MUDDIN		Dr. Ir Hj. Idawarni J. Asmal, MT Dr. H. Edward Syarif, ST., MT	REZKY NURFADILAH SIHI D051181001	PENERAPAN <i>GREEN ARCHITECTURE</i> PADA PERMUKIMAN PESISIR DI KOTA BAUBAU SULAWESI TENGGARA	TAMPAK BANGUNAN	1:50		

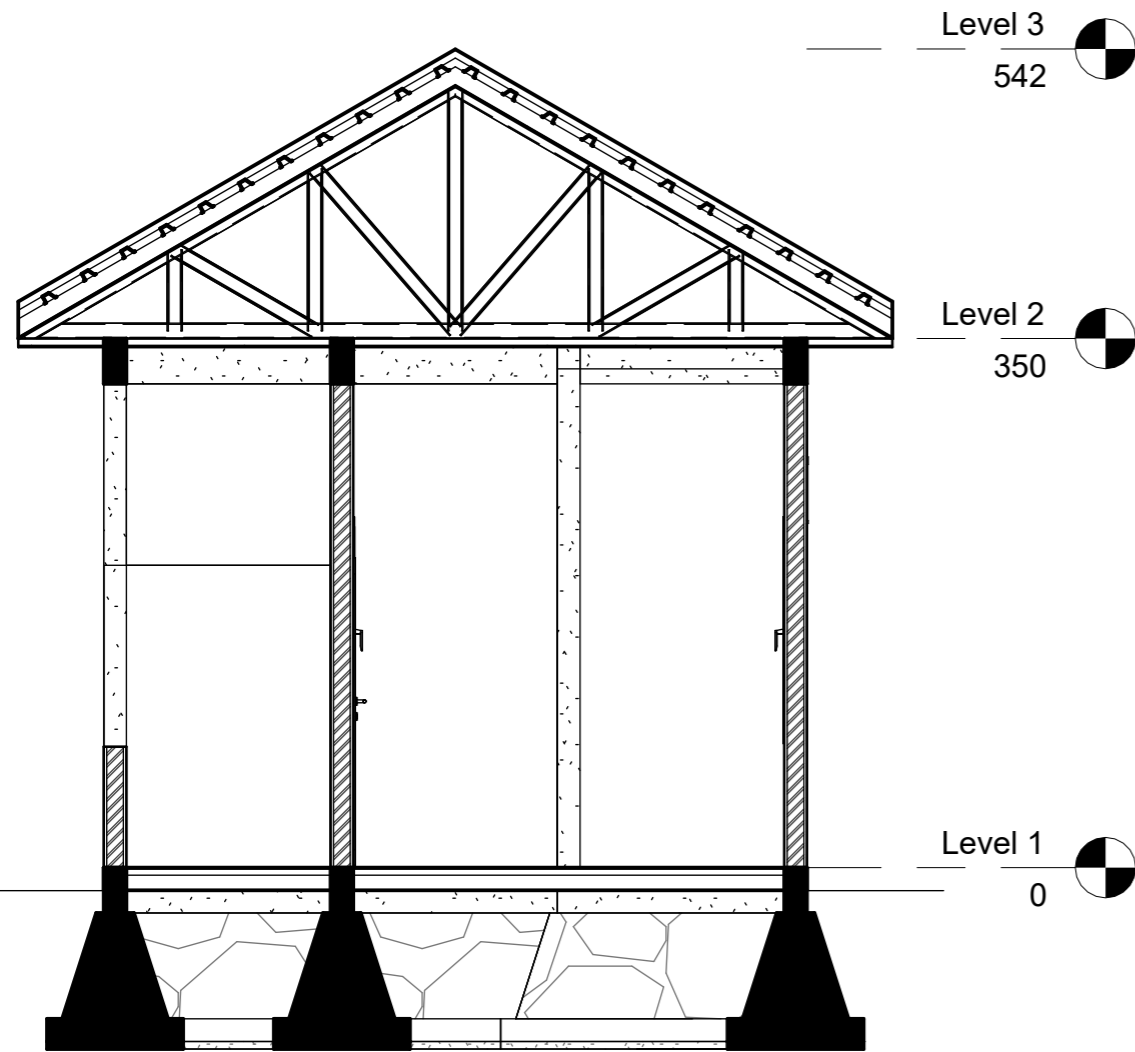


1 POT A-A  
1 : 50

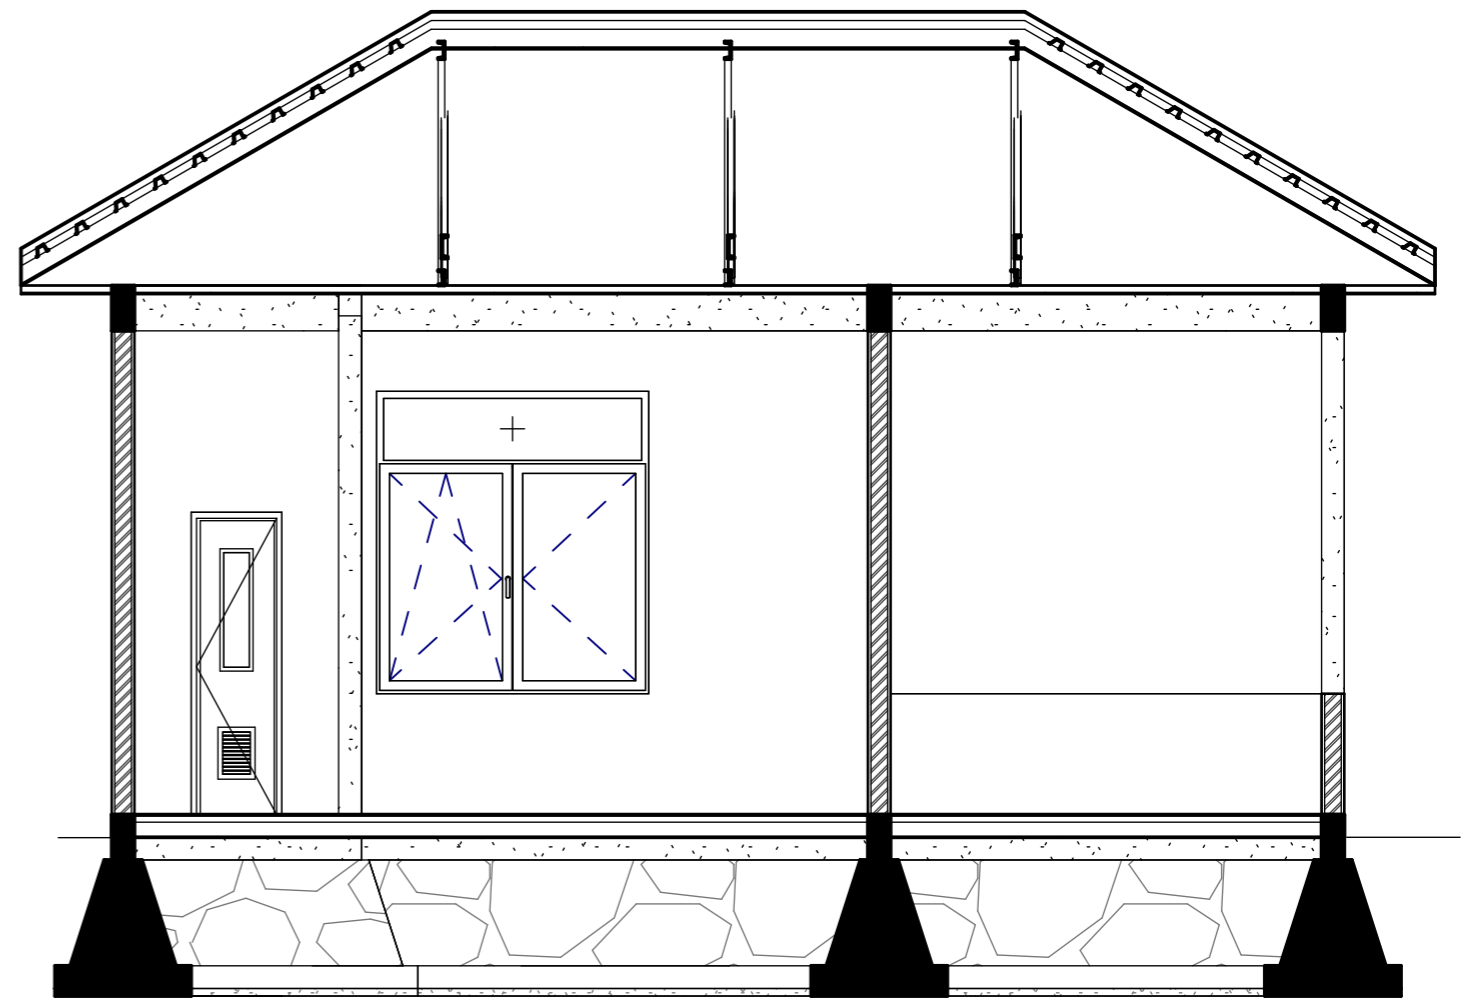



2 POT B-B  
1 : 50

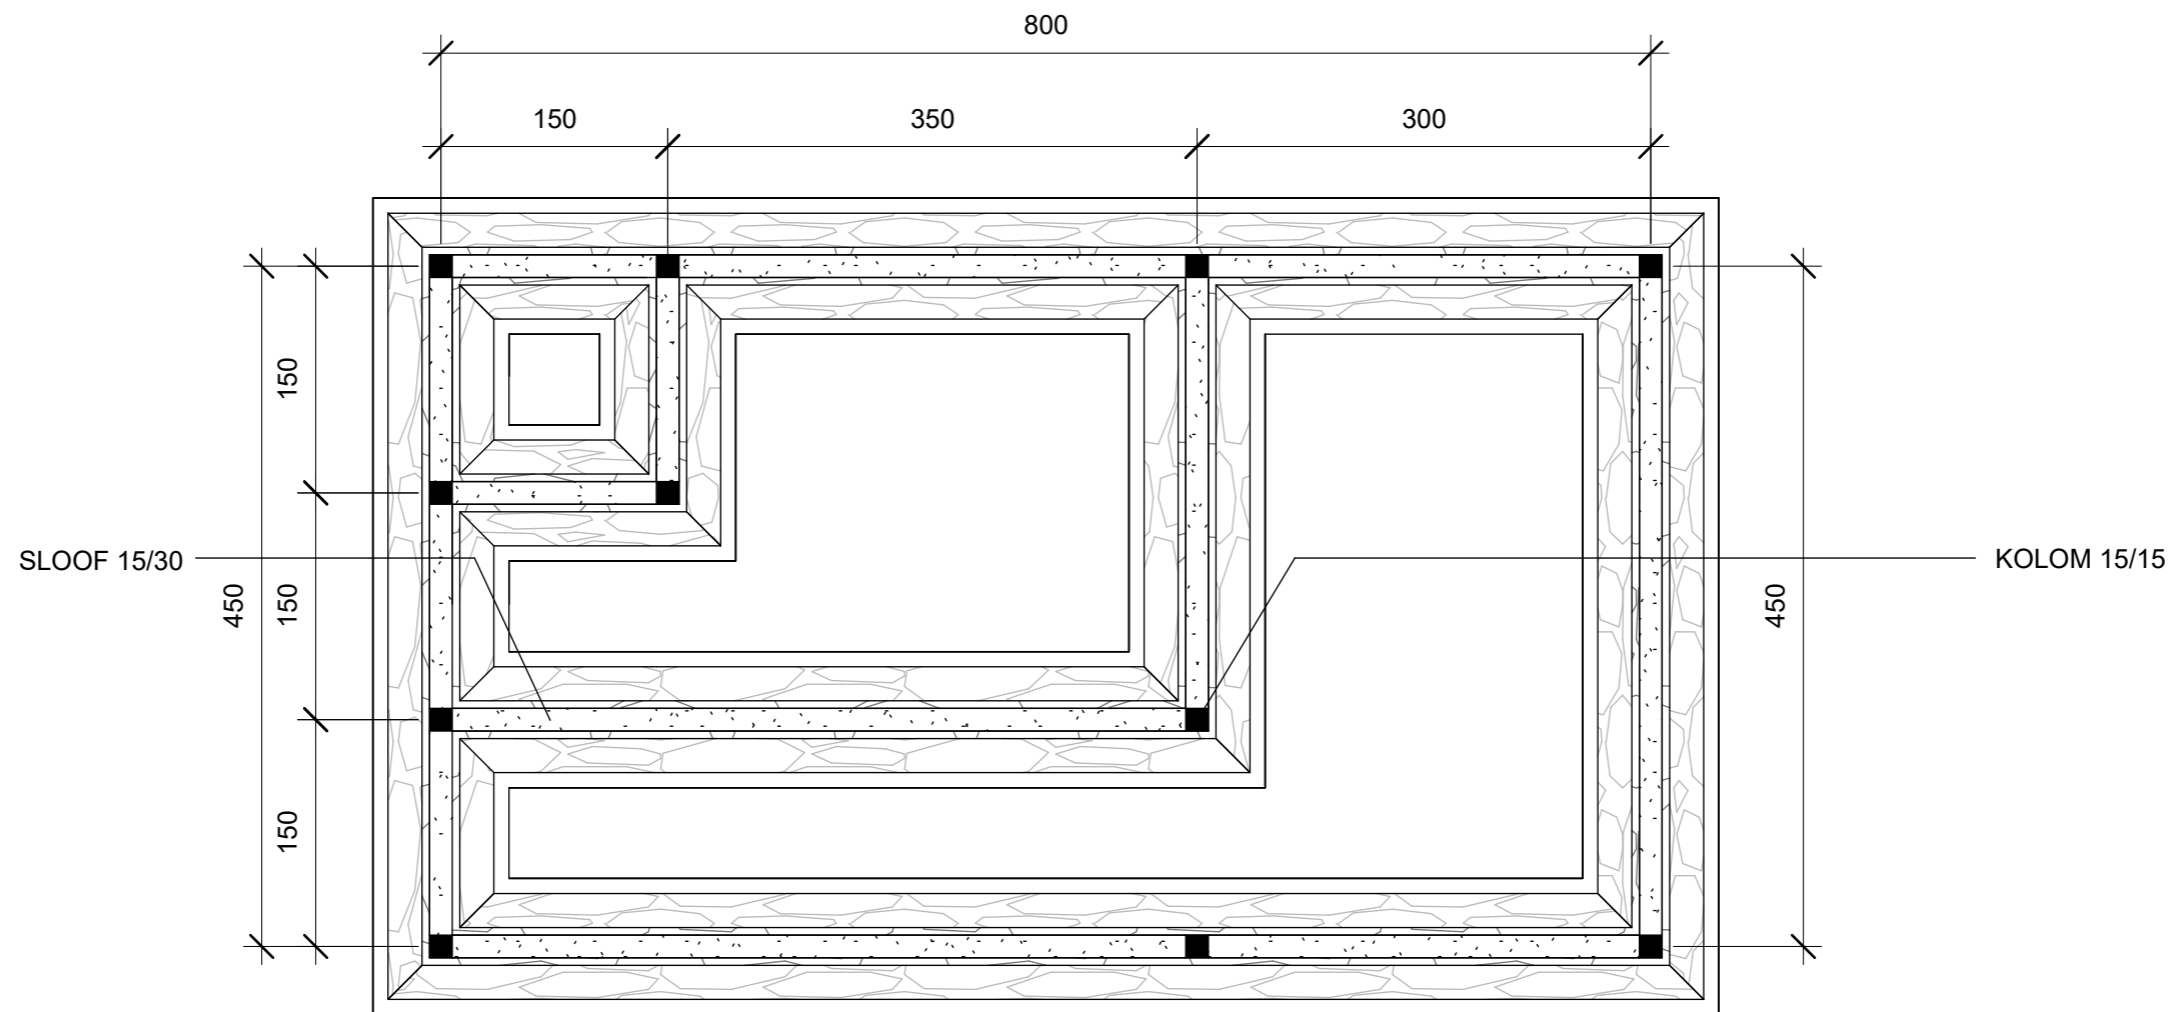
 ARSITEKTUR TEKNIK ASANUDDIN	TUGAS AKHIR PERANCANGAN (LBE PERANCANGAN PERUMAHAN DAN LINGKUNGAN PERMUKIMAN)	DOSEN PEMBIMBING	MAHASISWA	JUDUL TUGAS AKHIR	NAMA GAMBAR	SKALA	NO. GAMBAR
	TUGAS AKHIR PERANCANGAN (LBE PERANCANGAN PERUMAHAN DAN LINGKUNGAN PERMUKIMAN)	Dr. Ir. Hj. Idawarni J. Asmal, MT Dr. H. Edward Syarif, ST., MT	REZKY NURFADILAH SIHI D051181001	PENERAPAN <i>GREEN ARCHITECTURE</i> PADA PERMUKIMAN PESISIR DI KOTA BAUBAU SULAWESI TENGGARA	TAMPAK POTONGAN		





① RENCANA PERLETAKAN KOLOM DAN SLOOF  
1:50


 ARSITEKTUR TEKNIK ASANUDDIN	TUGAS AKHIR PERANCANGAN (LBE PERANCANGAN PERUMAHAN DAN LINGKUNGAN PERMUKIMAN)	DOSEN PEMBIMBING	MAHASISWA	JUDUL TUGAS AKHIR	NAMA GAMBAR	SKALA	NO. GAMBAR
		Dr. Ir. Hj. Idawarni J. Asmal, MT Dr. H. Edward Syarif, ST., MT	REZKY NURFADILAH SIHI D051181001	PENERAPAN <i>GREEN ARCHITECTURE</i> PADA PERMUKIMAN PESISIR DI KOTA BAUBAU SULAWESI TENGARA	RENCANA KOLOM DAN BALOK		

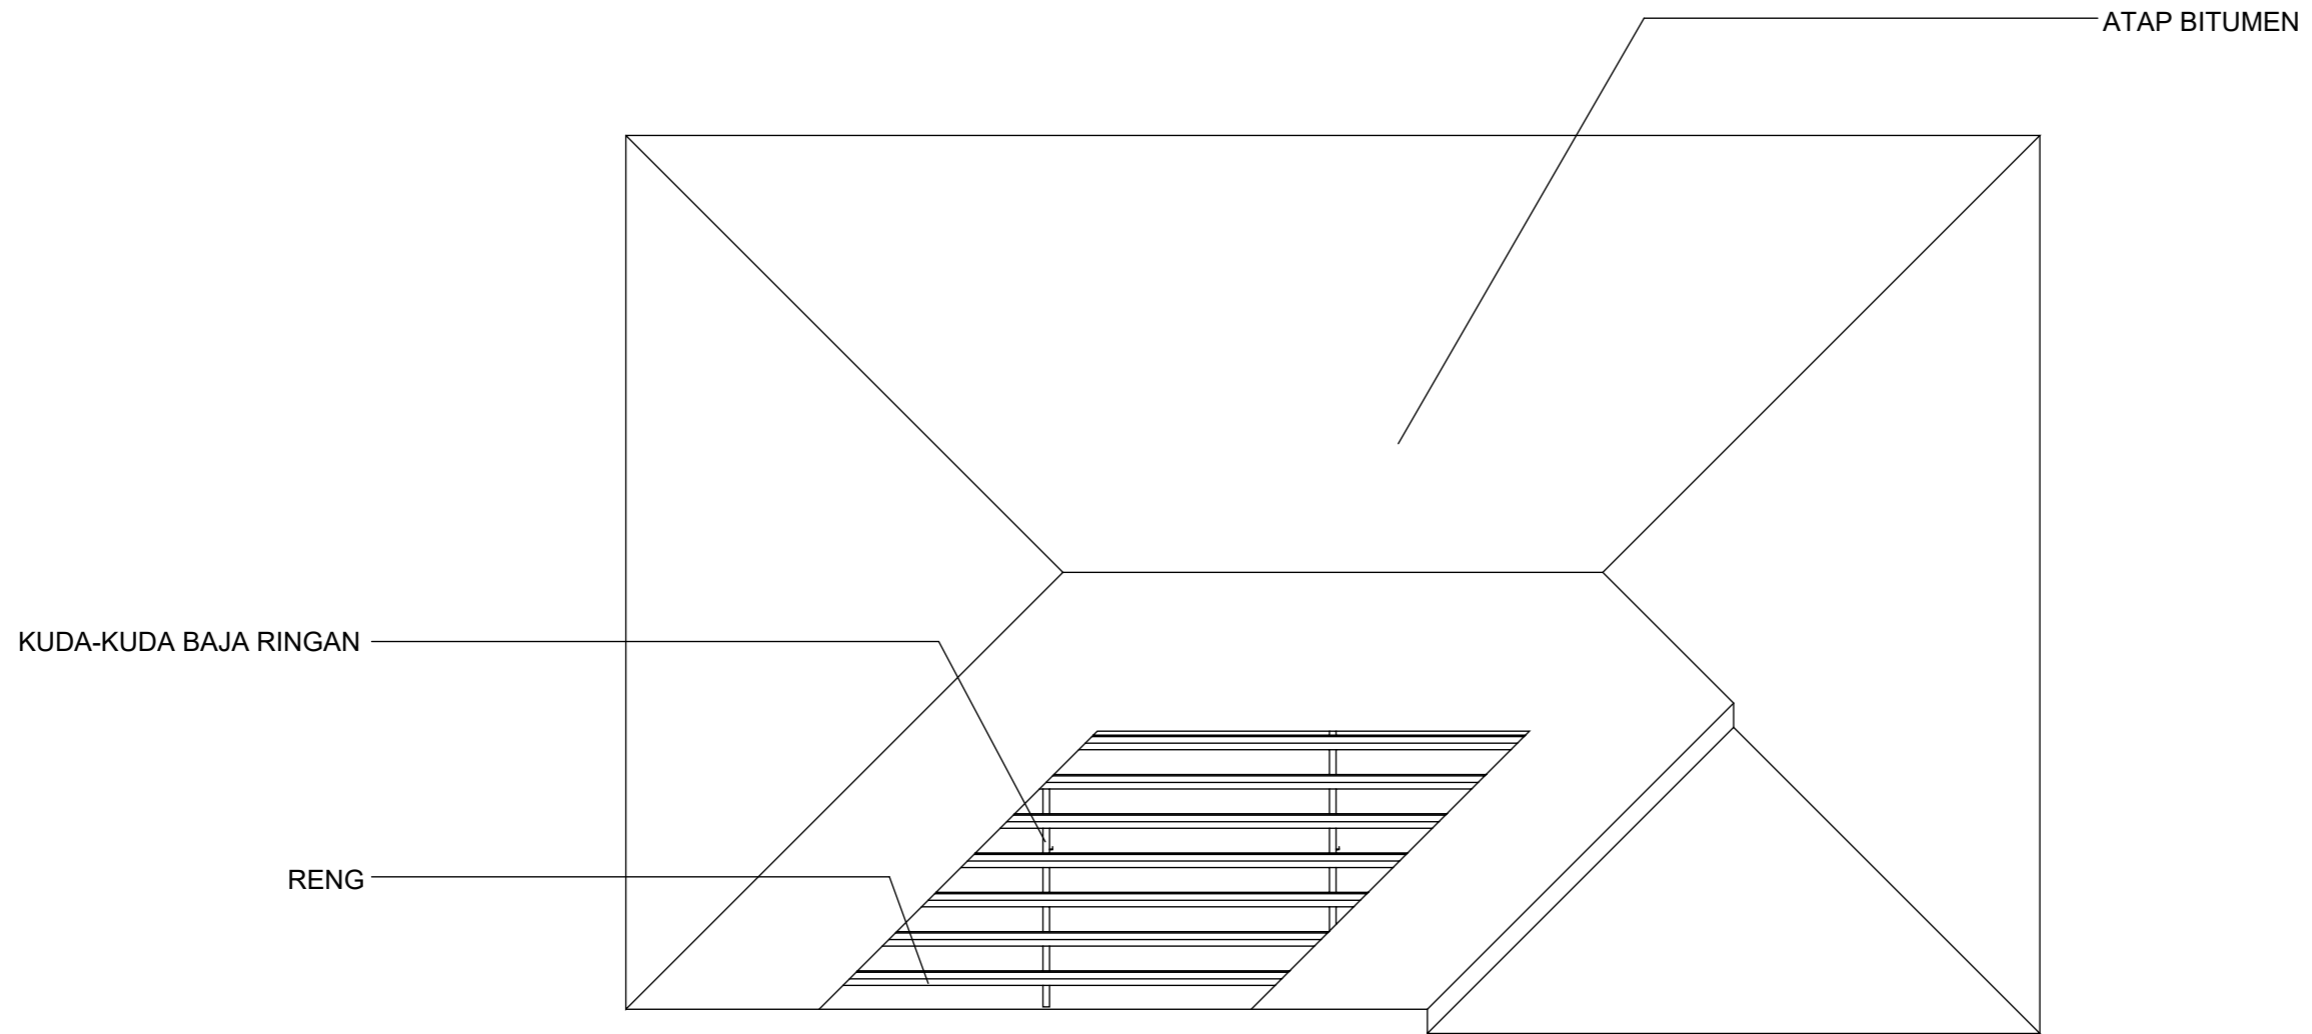



1 RENCANA ATAP  
1:50

 ARSITEKTUR TEKNIK ASANUDDIN	TUGAS AKHIR PERANCANGAN (LBE PERANCANGAN PERUMAHAN DAN LINGKUNGAN PERMUKIMAN)	DOSEN PEMBIMBING	MAHASISWA	JUDUL TUGAS AKHIR	NAMA GAMBAR	SKALA	NO. GAMBAR
		Dr. Ir. Hj. Idawarni J. Asmal, MT Dr. H. Edward Syarif, ST., MT	REZKY NURFADILAH SIHI D051181001	PENERAPAN <i>GREEN ARCHITECTURE</i> PADA PERMUKIMAN PESISIR DI KOTA BAUBAU SULAWESI TENGGERA	RENCANA ATAP		

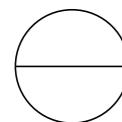

**DENAH INTERIOR POSYANDU**

SKALA 1:50




Optimized using  
trial version  
www.balesio.com

REKTOR	TUGAS AKHIR PERANCANGAN (LBE PERANCANGAN PERUMAHAN DAN LINGKUNGAN PERMUKIMAN)	DOSEN PEMBIMBING	MAHASISWA/NIM	JUDUL TUGAS AKHIR	NAMA GAMBAR	SKALA	NO. HAL	PARAF/KETERANGAN
ABDULLAH MUJIB		Dr. Ir Hj. Idawarni J. Asmal, MT Dr. H. Edward Syarif, ST., MT	REZKY NURFADILAH SIHI D051181001	PENERAPAN <i>GREEN ARCHITECTURE</i> PADA PERMUKIMAN PESISIR DI KOTA BAUBAU SULAWESI TENGGARA	DENAH INTERIOR	1:50		




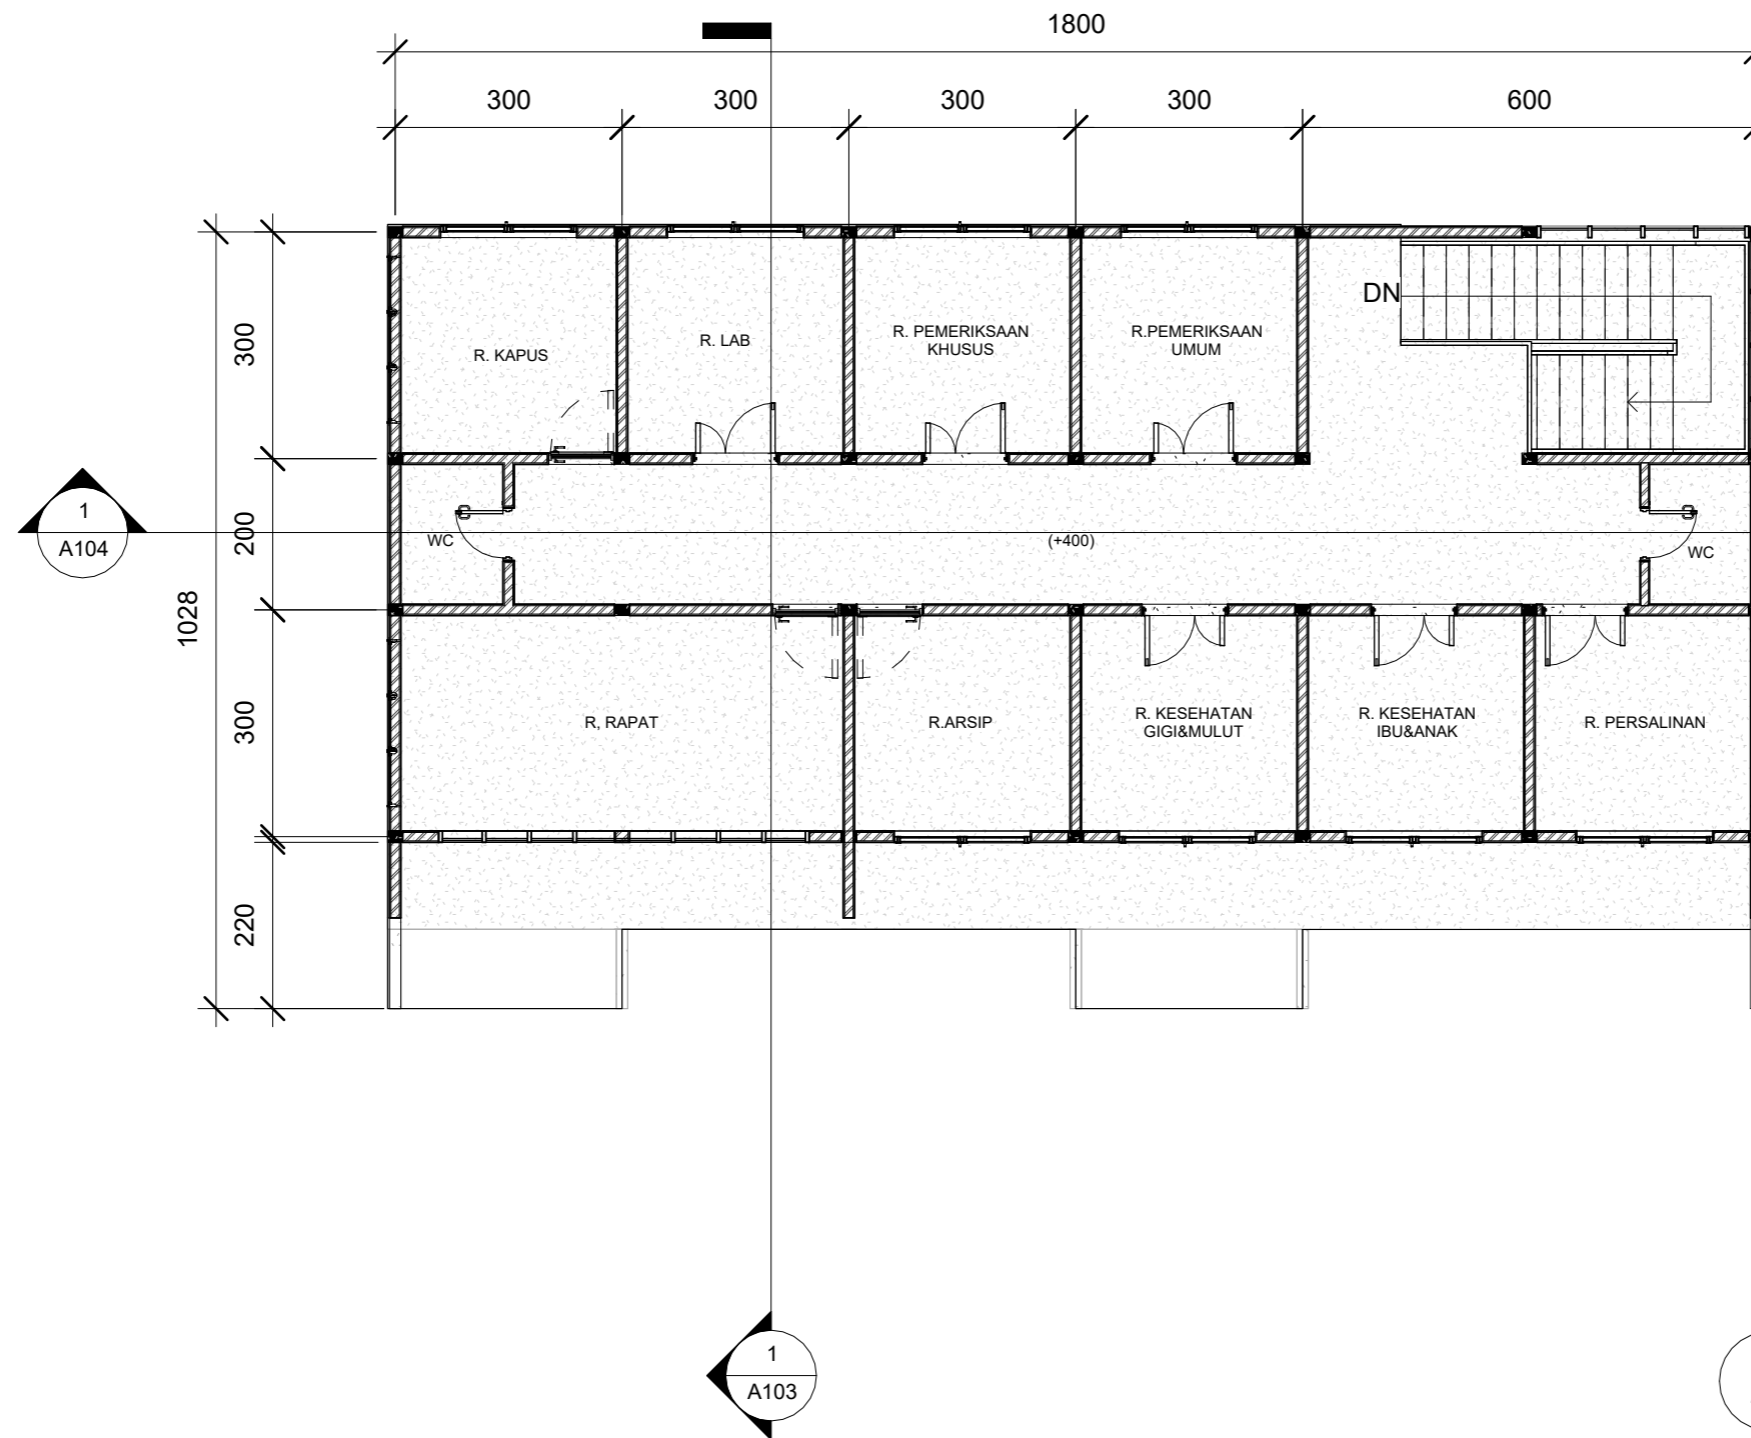
Optimized using  
trial version  
[www.balesio.com](http://www.balesio.com)

NO. URUT	TUGAS	DOSEN PEMBIMBING	MAHASISWA	JUDUL TUGAS AKHIR	NAMA DAMBAK	SKALA	NO. HAL	TAMBAH KETERANGAN
1	TUGAS AKHIR PERANCANGAN GED. PERANCANGAN PERUBAHAN DAN LAMPUAN (PERMUKAWAN)	Dr. H. H. M. Mawardi J. Arif, MT Dr. H. Edward Syarif, ST., MT	REZKY MURYADILAH SH 0351181001	PENERAPAN GREEN ARCHITECTURE PADA PERUMAHAN PESISIR DI KOTA DAUHAU SULAWESI TENGGARA	PROFESIONIS BANGUNAN			

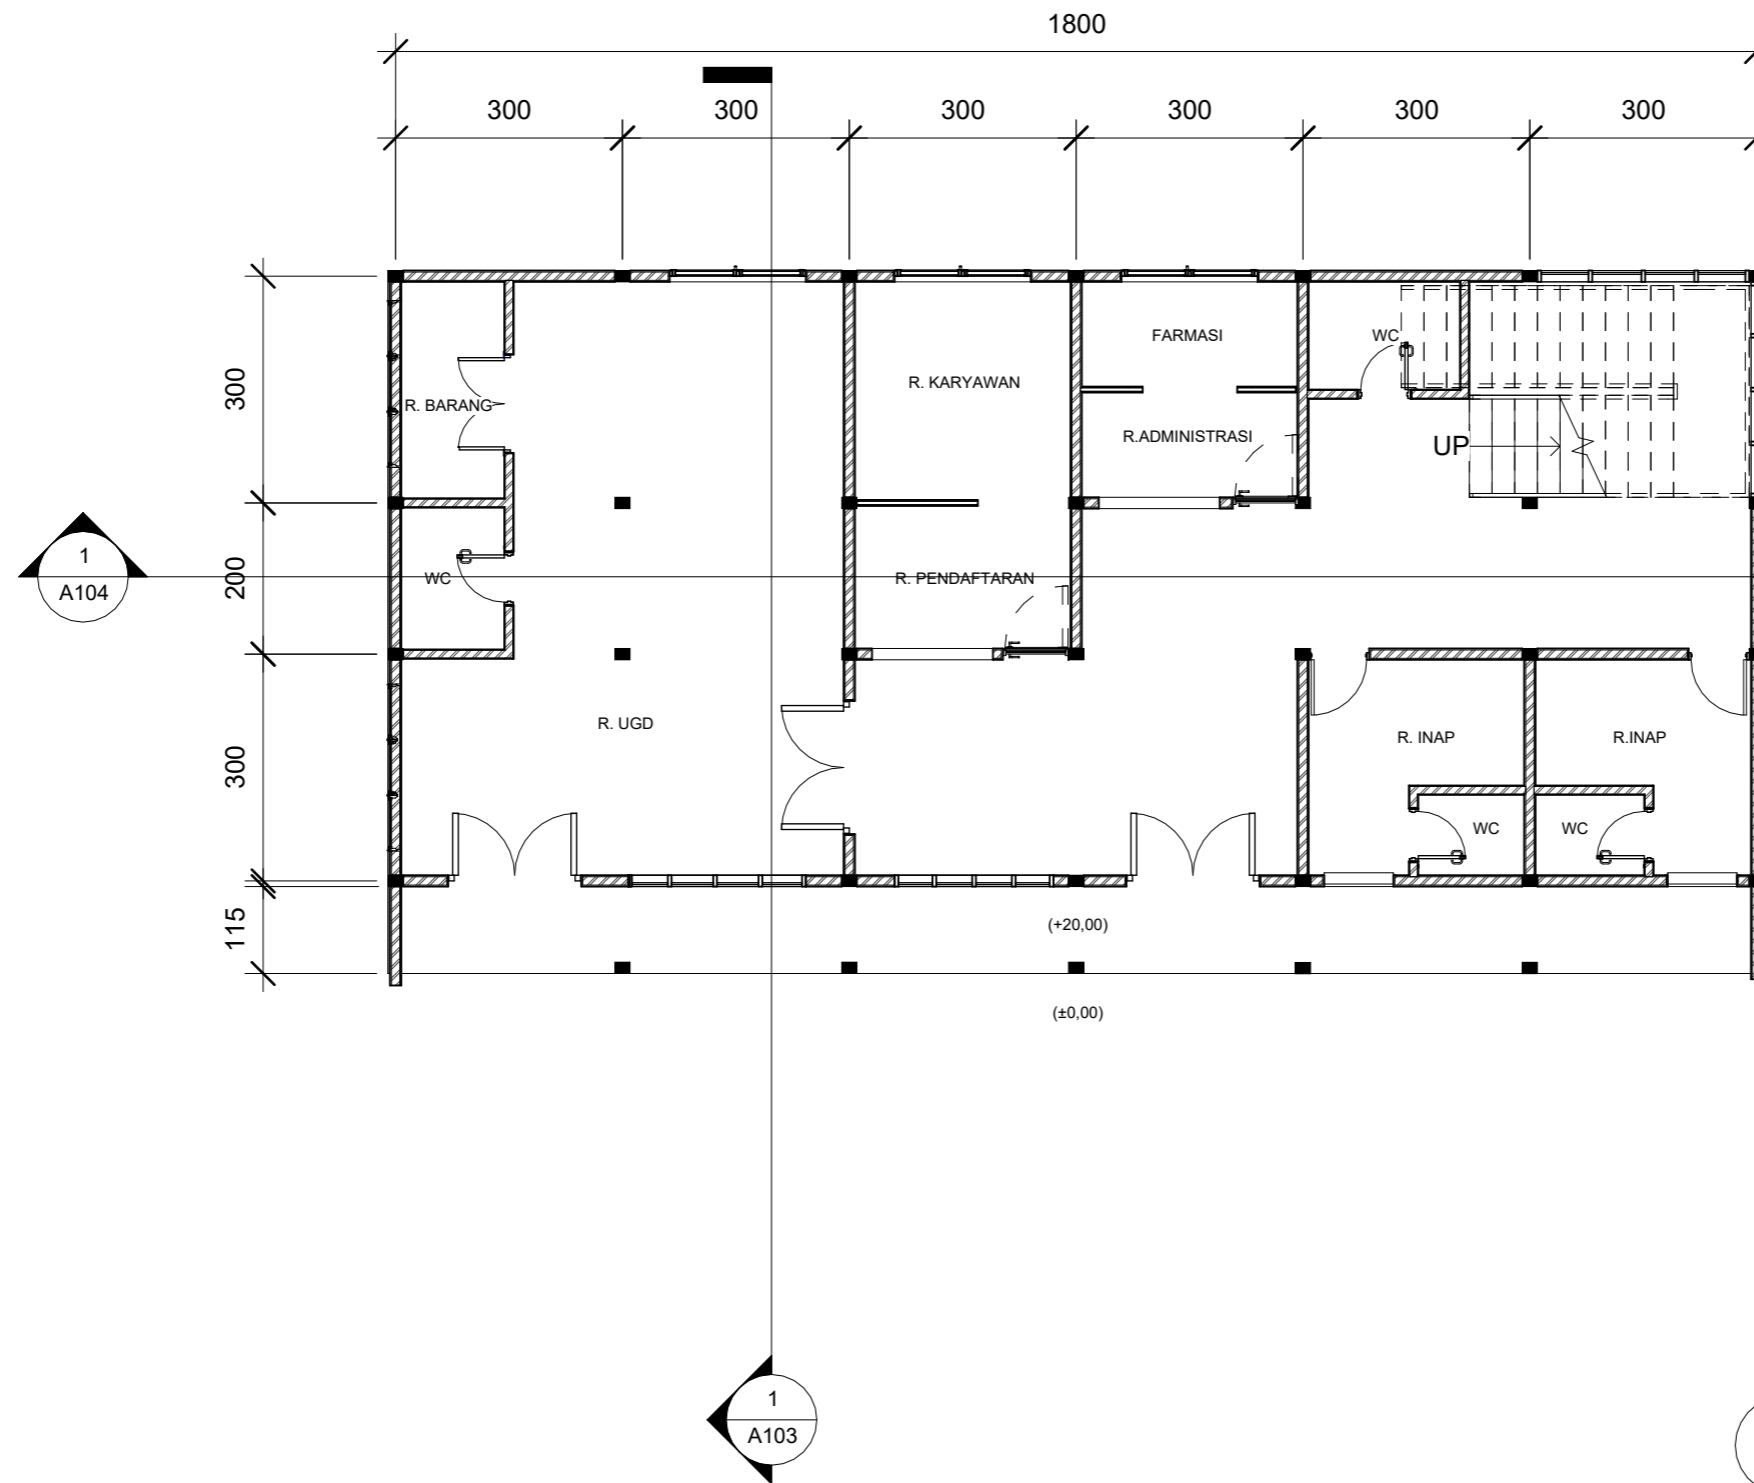


**1** DENAH LANTAI 1  
1 : 100

 ARSITEKTUR TEKNIK ASANUDDIN	TUGAS AKHIR PERANCANGAN (LBE PERANCANGAN PERUMAHAN DAN LINGKUNGAN PERMUKIMAN)	DOSEN PEMBIMBING	MAHASISWA	JUDUL TUGAS AKHIR	NAMA GAMBAR	SKALA	NO. GAMBAR
		Dr. Ir. Hj. Idawarni J. Asmal, MT Dr. H. Edward Syarif, ST., MT	REZKY NURFADILAH SIHI D051181001	PENERAPAN <i>GREEN ARCHITECTURE</i> PADA PERMUKIMAN PESISIR DI KOTA BAUBAU SULAWESI TENGARA	DENAH		



**2** DENAH LANTAI 2  
1 : 100

		DOSEN PEMBIMBING	MAHASISWA	JUDUL TUGAS AKHIR	NAMA GAMBAR	SKALA	NO. GAMBAR
 ARSITEKTUR TEKNIK ASANUDDIN	TUGAS AKHIR PERANCANGAN (LBE PERANCANGAN PERUMAHAN DAN LINGKUNGAN PERMUKIMAN)	Dr. Ir. Hj. Idawarni J. Asmal, MT Dr. H. Edward Syarif, ST., MT	REZKY NURFADILAH SIHI D051181001	PENERAPAN <i>GREEN            ARCHITECTURE</i> PADA PERMUKIMAN PESISIR DI KOTA BAUBAU SULAWESI TENGGARA	DENAH		




**TAMPAK DEPAN**  
 SKALA 1:60




**TAMPAK BELAKANG**  
 SKALA 1:60



ARHITECTUR	TUGAS AKHIR PERANCANGAN (LBE PERANCANGAN PERUMAHAN DAN LINGKUNGAN PERMUKIMAN)	DOSEN PEMBIMBING	MAHASISWA/NIM	JUDUL TUGAS AKHIR	NAMA GAMBAR	SKALA	NO. HAL	PARAF/KETERANGAN
MUJIBUDDIN		Dr. Ir Hj. Idawarni J. Asmal, MT Dr. H. Edward Syarif, ST., MT	REZKY NURFADILAH SIHI D051181001	PENERAPAN <i>GREEN ARCHITECTURE</i> PADA PERMUKIMAN PESISIR DI KOTA BAUBAU SULAWESI TENGGARA	TAMPAK BANGUNAN	1:60		





**TAMPAK S.KANAN**  
 SKALA 1:50





**TAMPAK S.KIRI**  
 SKALA 1:50

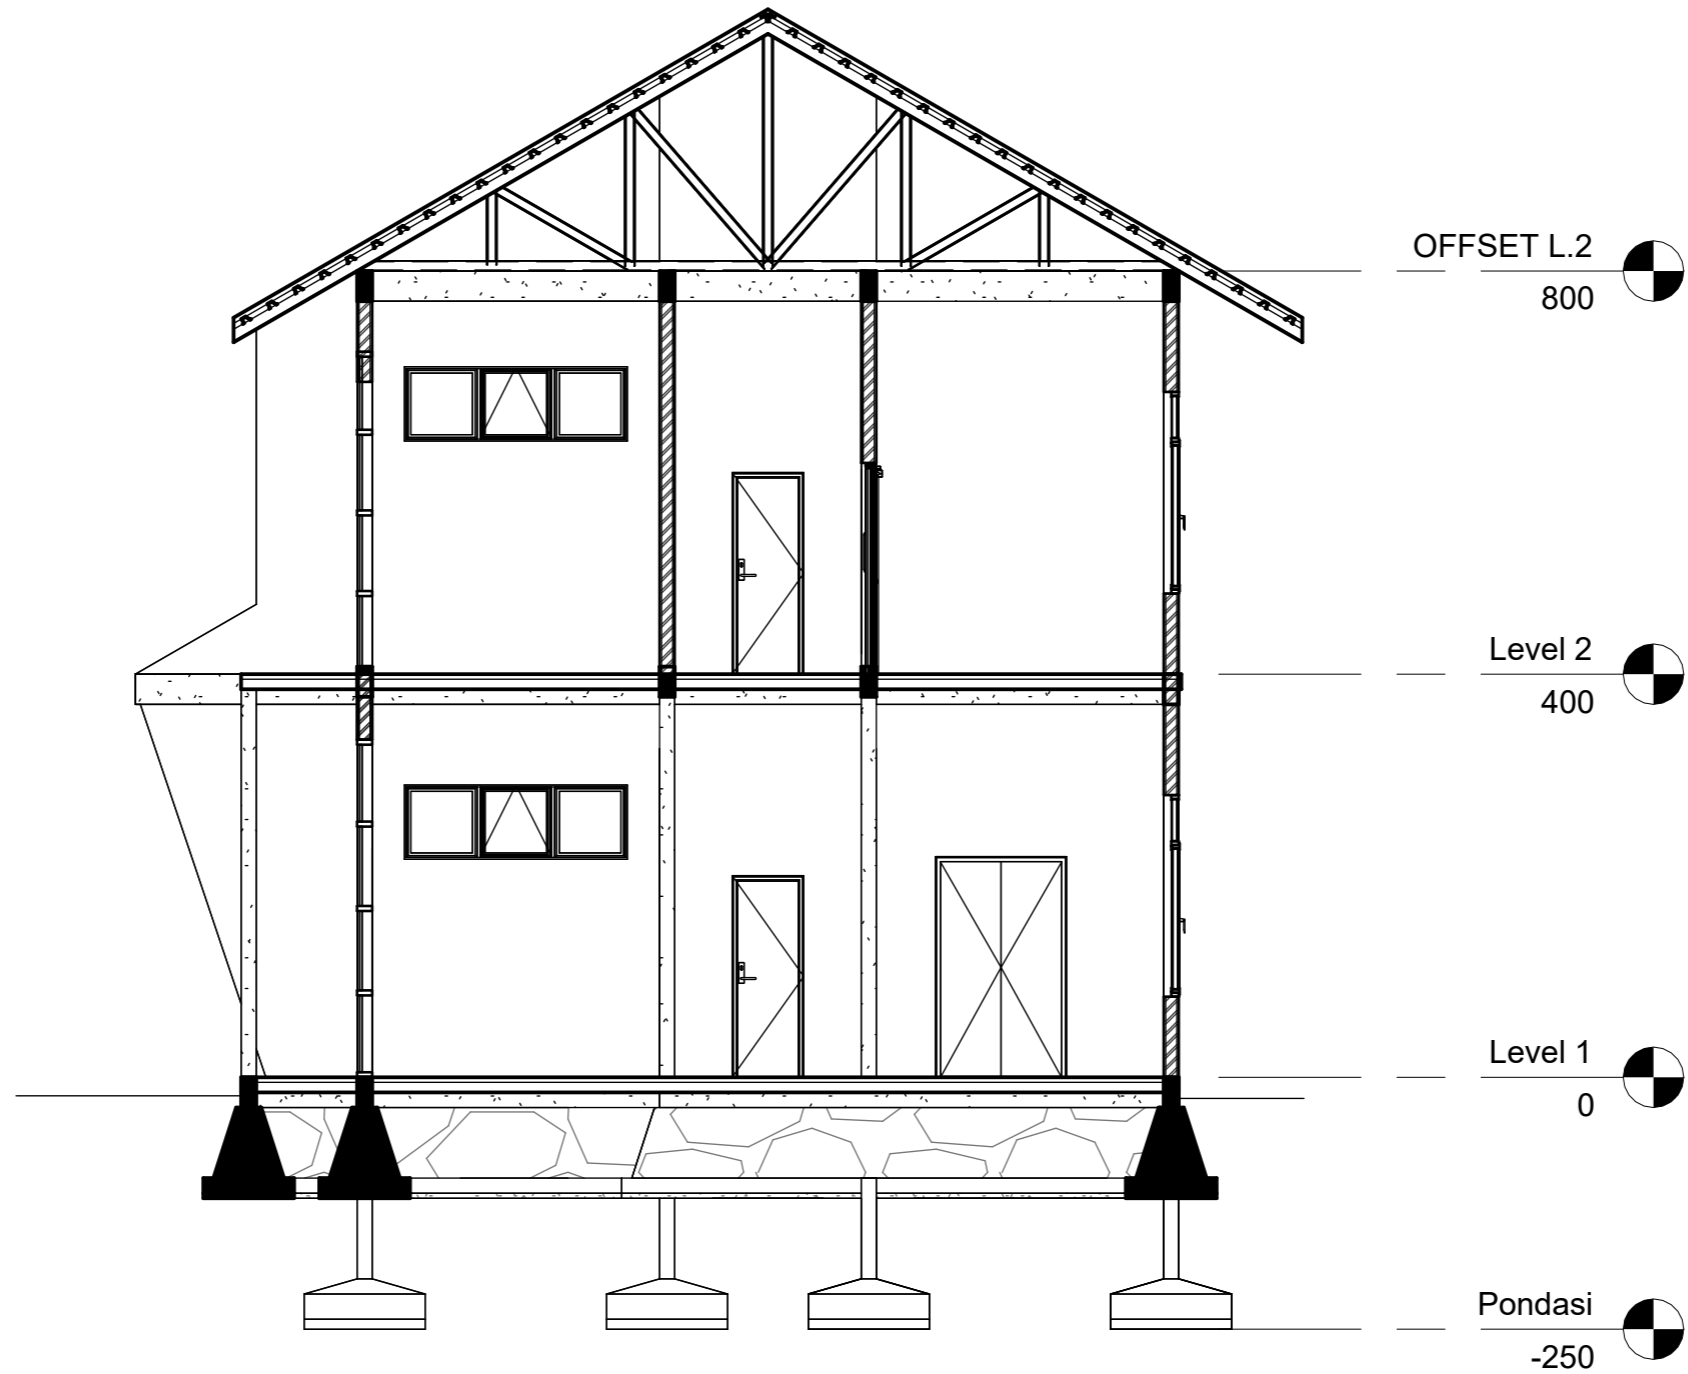


ARHITECTUR	TUGAS AKHIR PERANCANGAN (LBE PERANCANGAN PERUMAHAN DAN LINGKUNGAN PERMUKIMAN)	DOSEN PEMBIMBING	MAHASISWA/NIM	JUDUL TUGAS AKHIR	NAMA GAMBAR	SKALA	NO. HAL	PARAF/KETERANGAN
MUDDIN		Dr. Ir Hj. Idawarni J. Asmal, MT Dr. H. Edward Syarif, ST., MT	REZKY NURFADILAH SIHI D051181001	PENERAPAN <i>GREEN ARCHITECTURE</i> PADA PERMUKIMAN PESISIR DI KOTA BAUBAU SULAWESI TENGGARA	TAMPAK BANGUNAN	1:50		




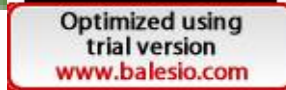
1 POT A-A  
1 : 75


 ARSITEKTUR TEKNIK ASANUDDIN	TUGAS AKHIR PERANCANGAN (LBE PERANCANGAN PERUMAHAN DAN LINGKUNGAN PERMUKIMAN)	DOSEN PEMBIMBING	MAHASISWA	JUDUL TUGAS AKHIR	NAMA GAMBAR	SKALA	NO. GAMBAR
Optimized using trial version <a href="http://www.balesio.com">www.balesio.com</a>		Dr. Ir. Hj. Idawarni J. Asmal, MT Dr. H. Edward Syarif, ST., MT	REZKY NURFADILAH SIHI D051181001	PENERAPAN <i>GREEN ARCHITECTURE</i> PADA PERMUKIMAN PESISIR DI KOTA BAUBAU SULAWESI TENGGARA	TAMPAK POTONGAN		

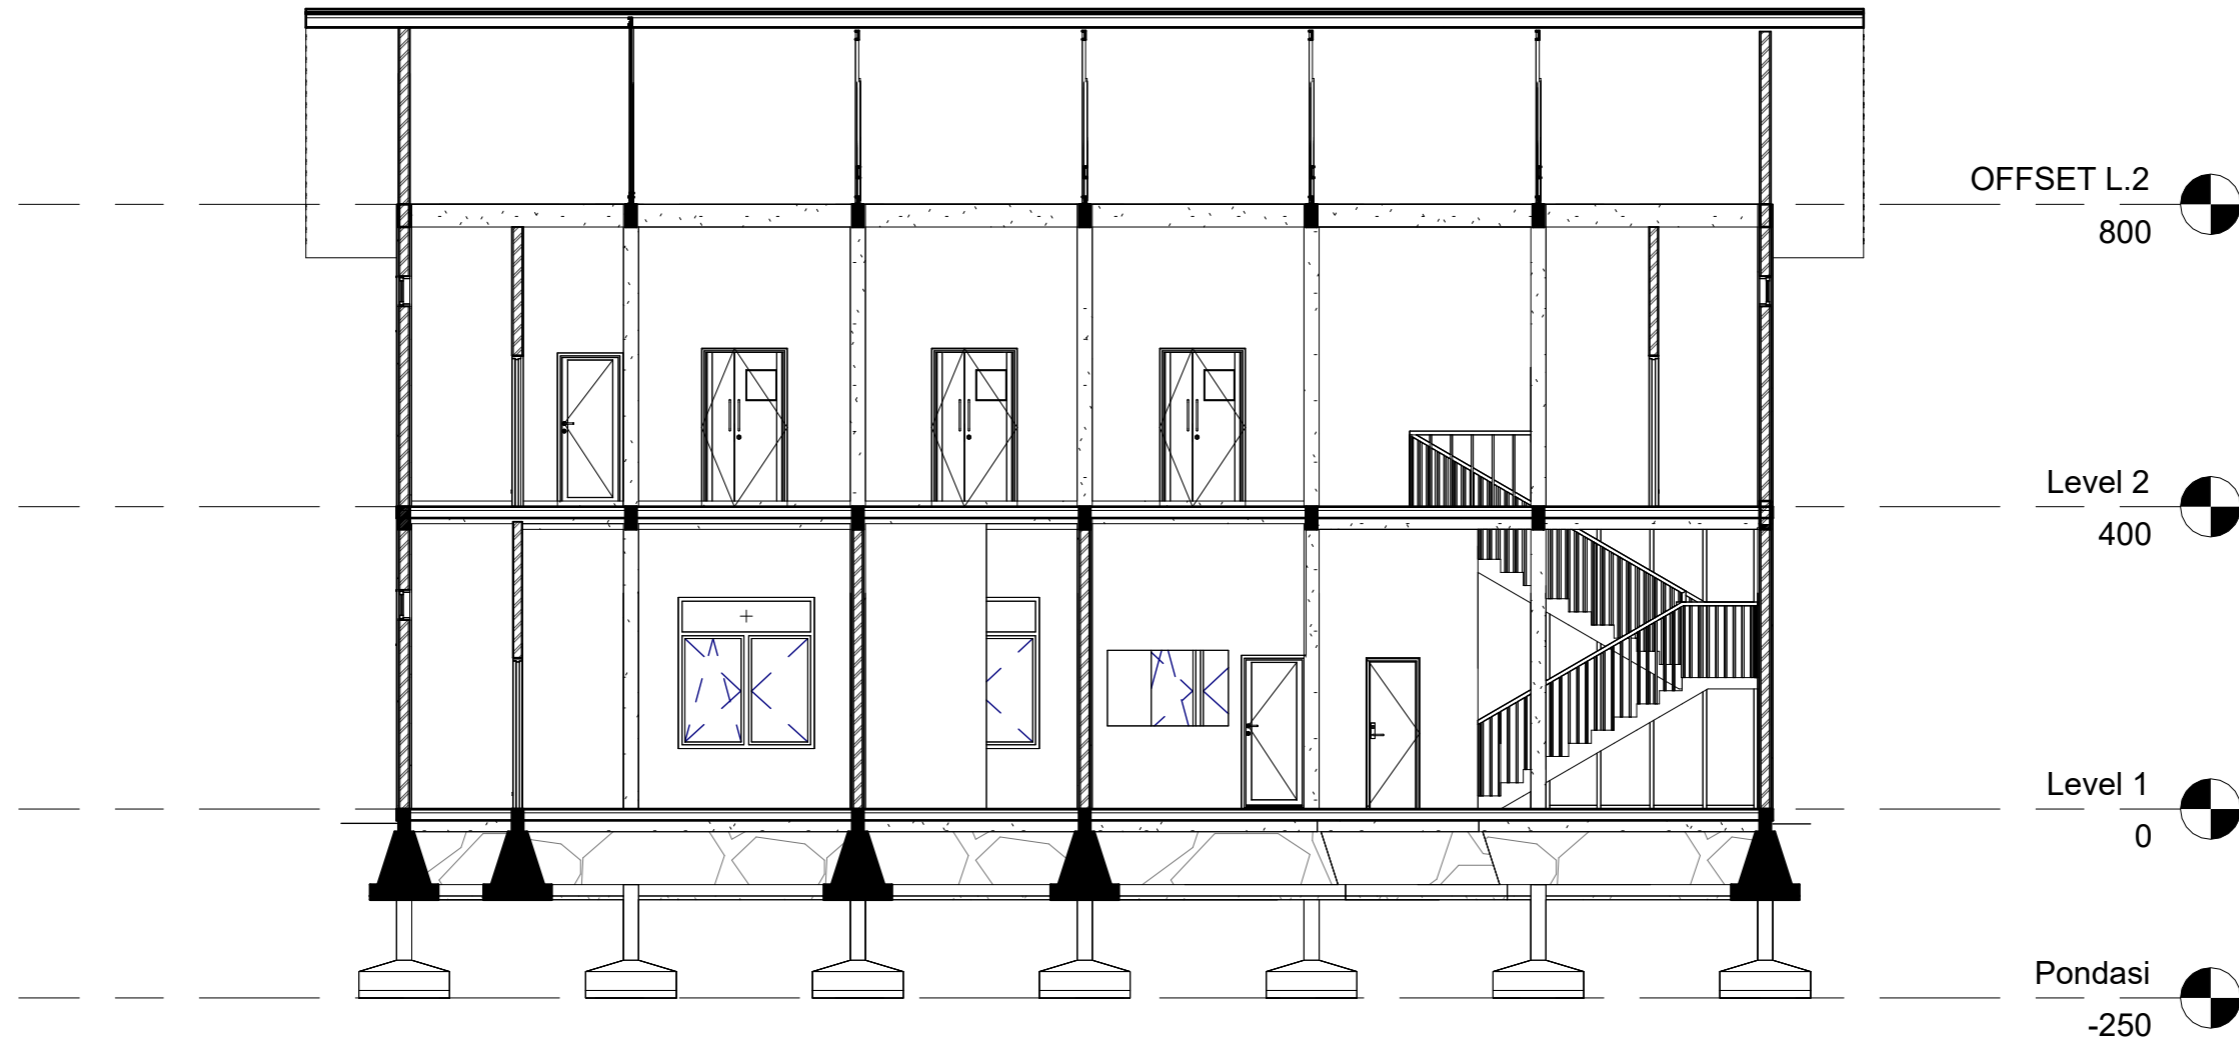


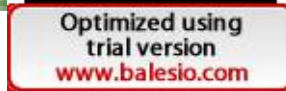



1 POT B-B  
1 : 100

 ARSITEKTUR TEKNIK ASANUDDIN	TUGAS AKHIR PERANCANGAN (LBE PERANCANGAN PERUMAHAN DAN LINGKUNGAN PERMUKIMAN)	DOSEN PEMBIMBING	MAHASISWA	JUDUL TUGAS AKHIR	NAMA GAMBAR	SKALA	NO. GAMBAR
	TUGAS AKHIR PERANCANGAN (LBE PERANCANGAN PERUMAHAN DAN LINGKUNGAN PERMUKIMAN)	Dr. Ir. Hj. Idawarni J. Asmal, MT Dr. H. Edward Syarif, ST., MT	REZKY NURFADILAH SIHI D051181001	PENERAPAN <i>GREEN ARCHITECTURE</i> PADA PERMUKIMAN PESISIR DI KOTA BAUBAU SULAWESI TENGARA	TAMPAK POTONGAN		

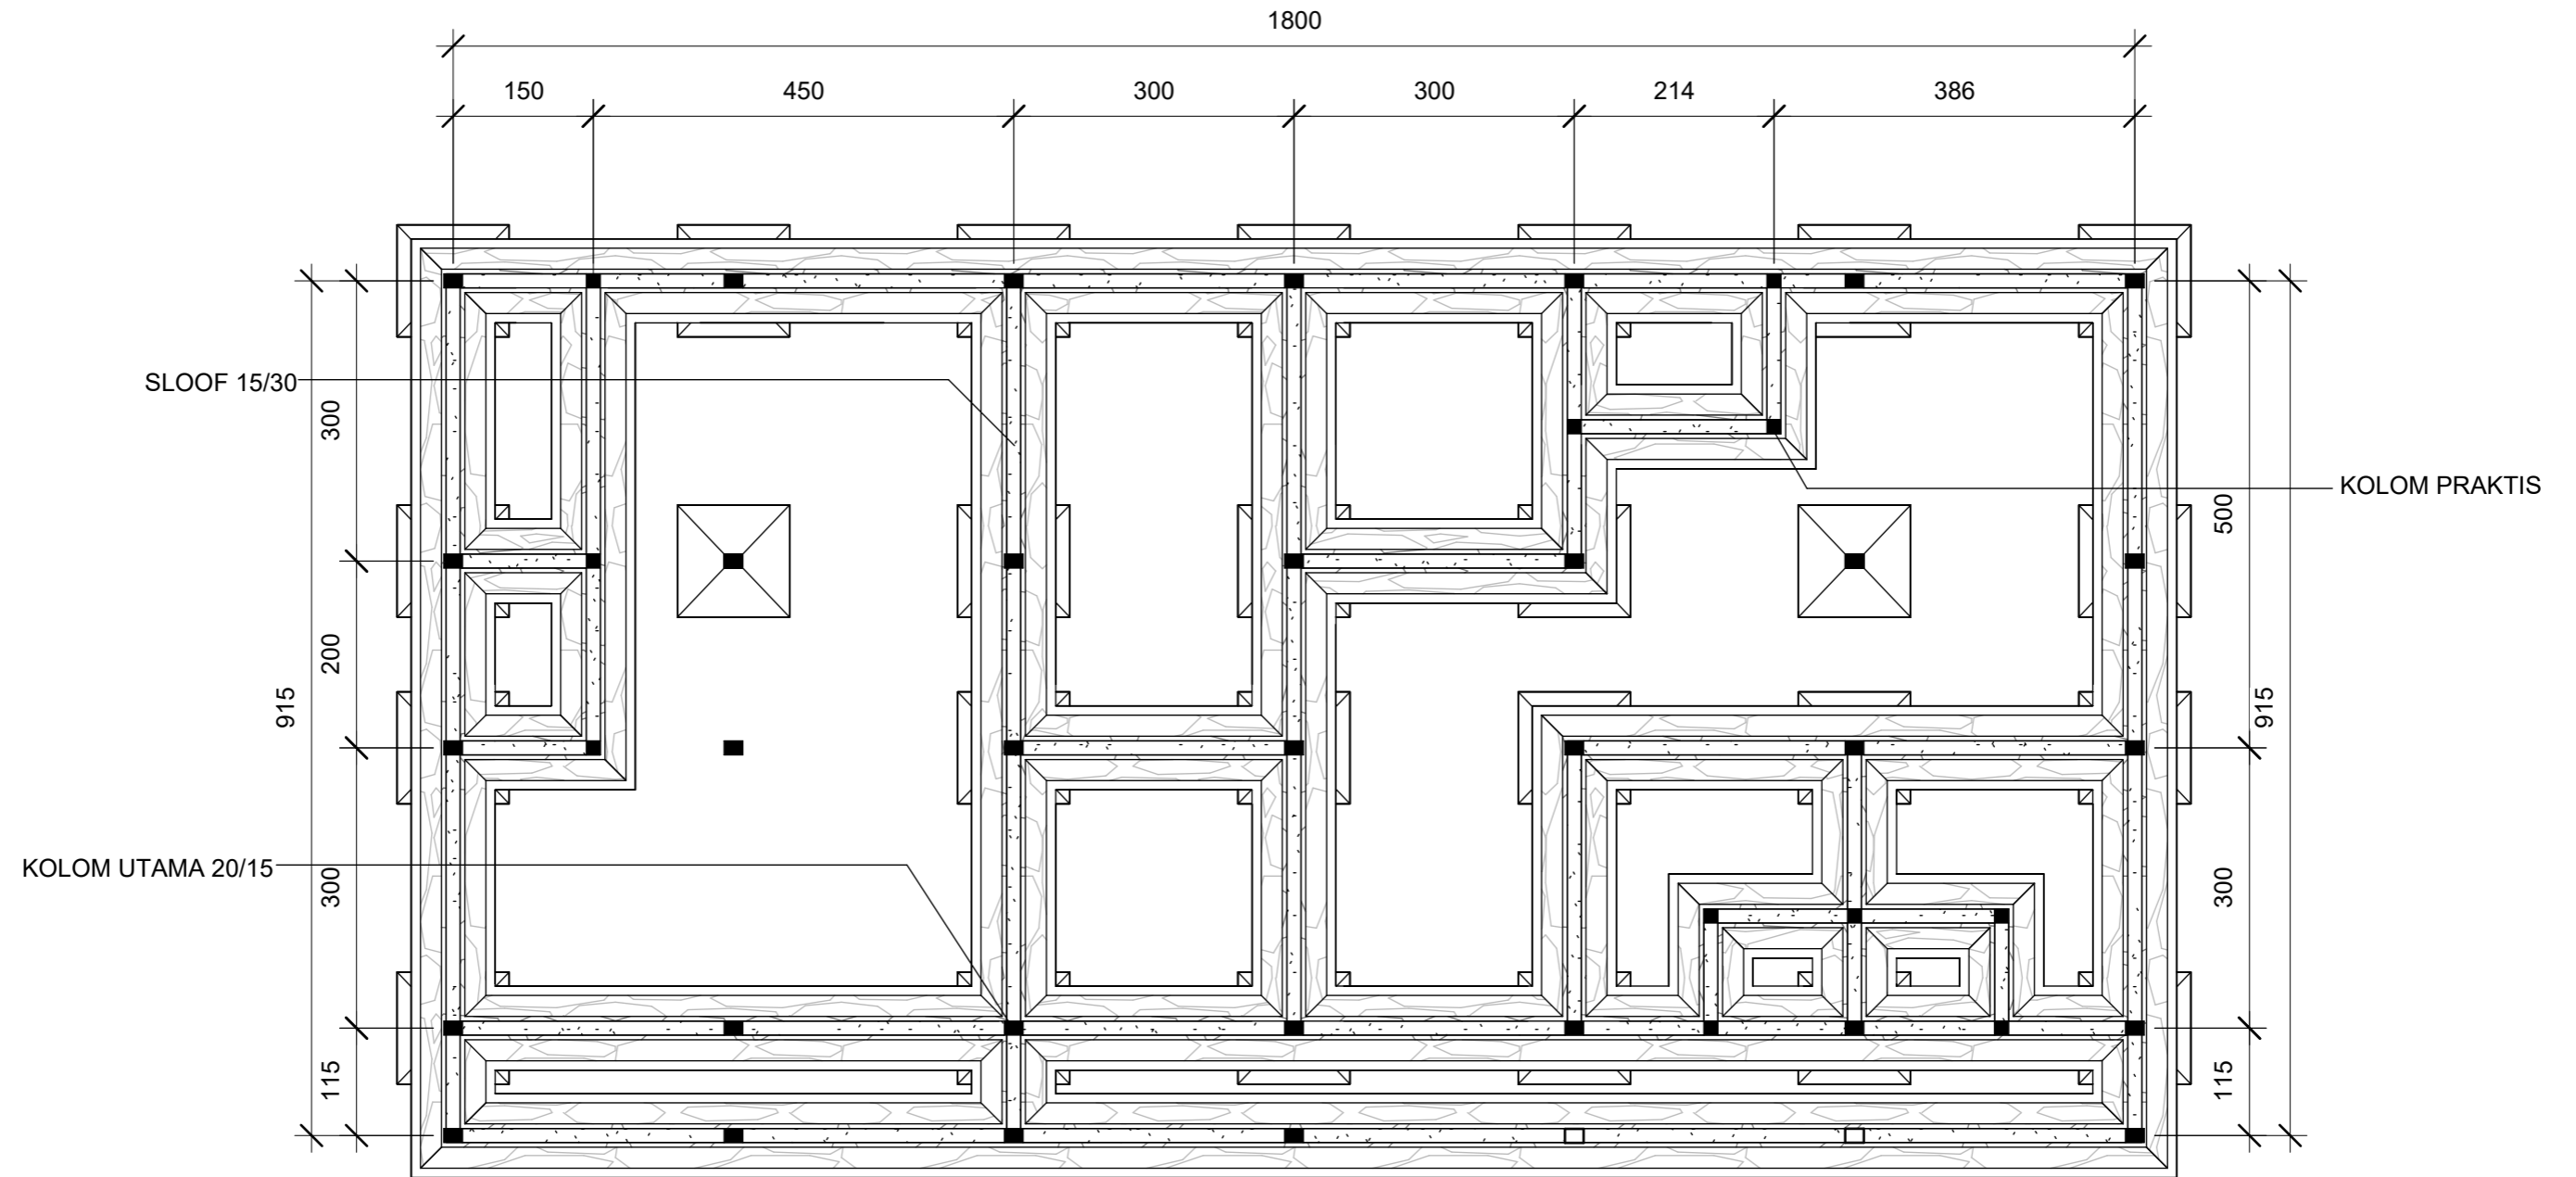




1 RENCANA PERLETAKAN SLOOF DAN KOLOM L.1  
1 : 75

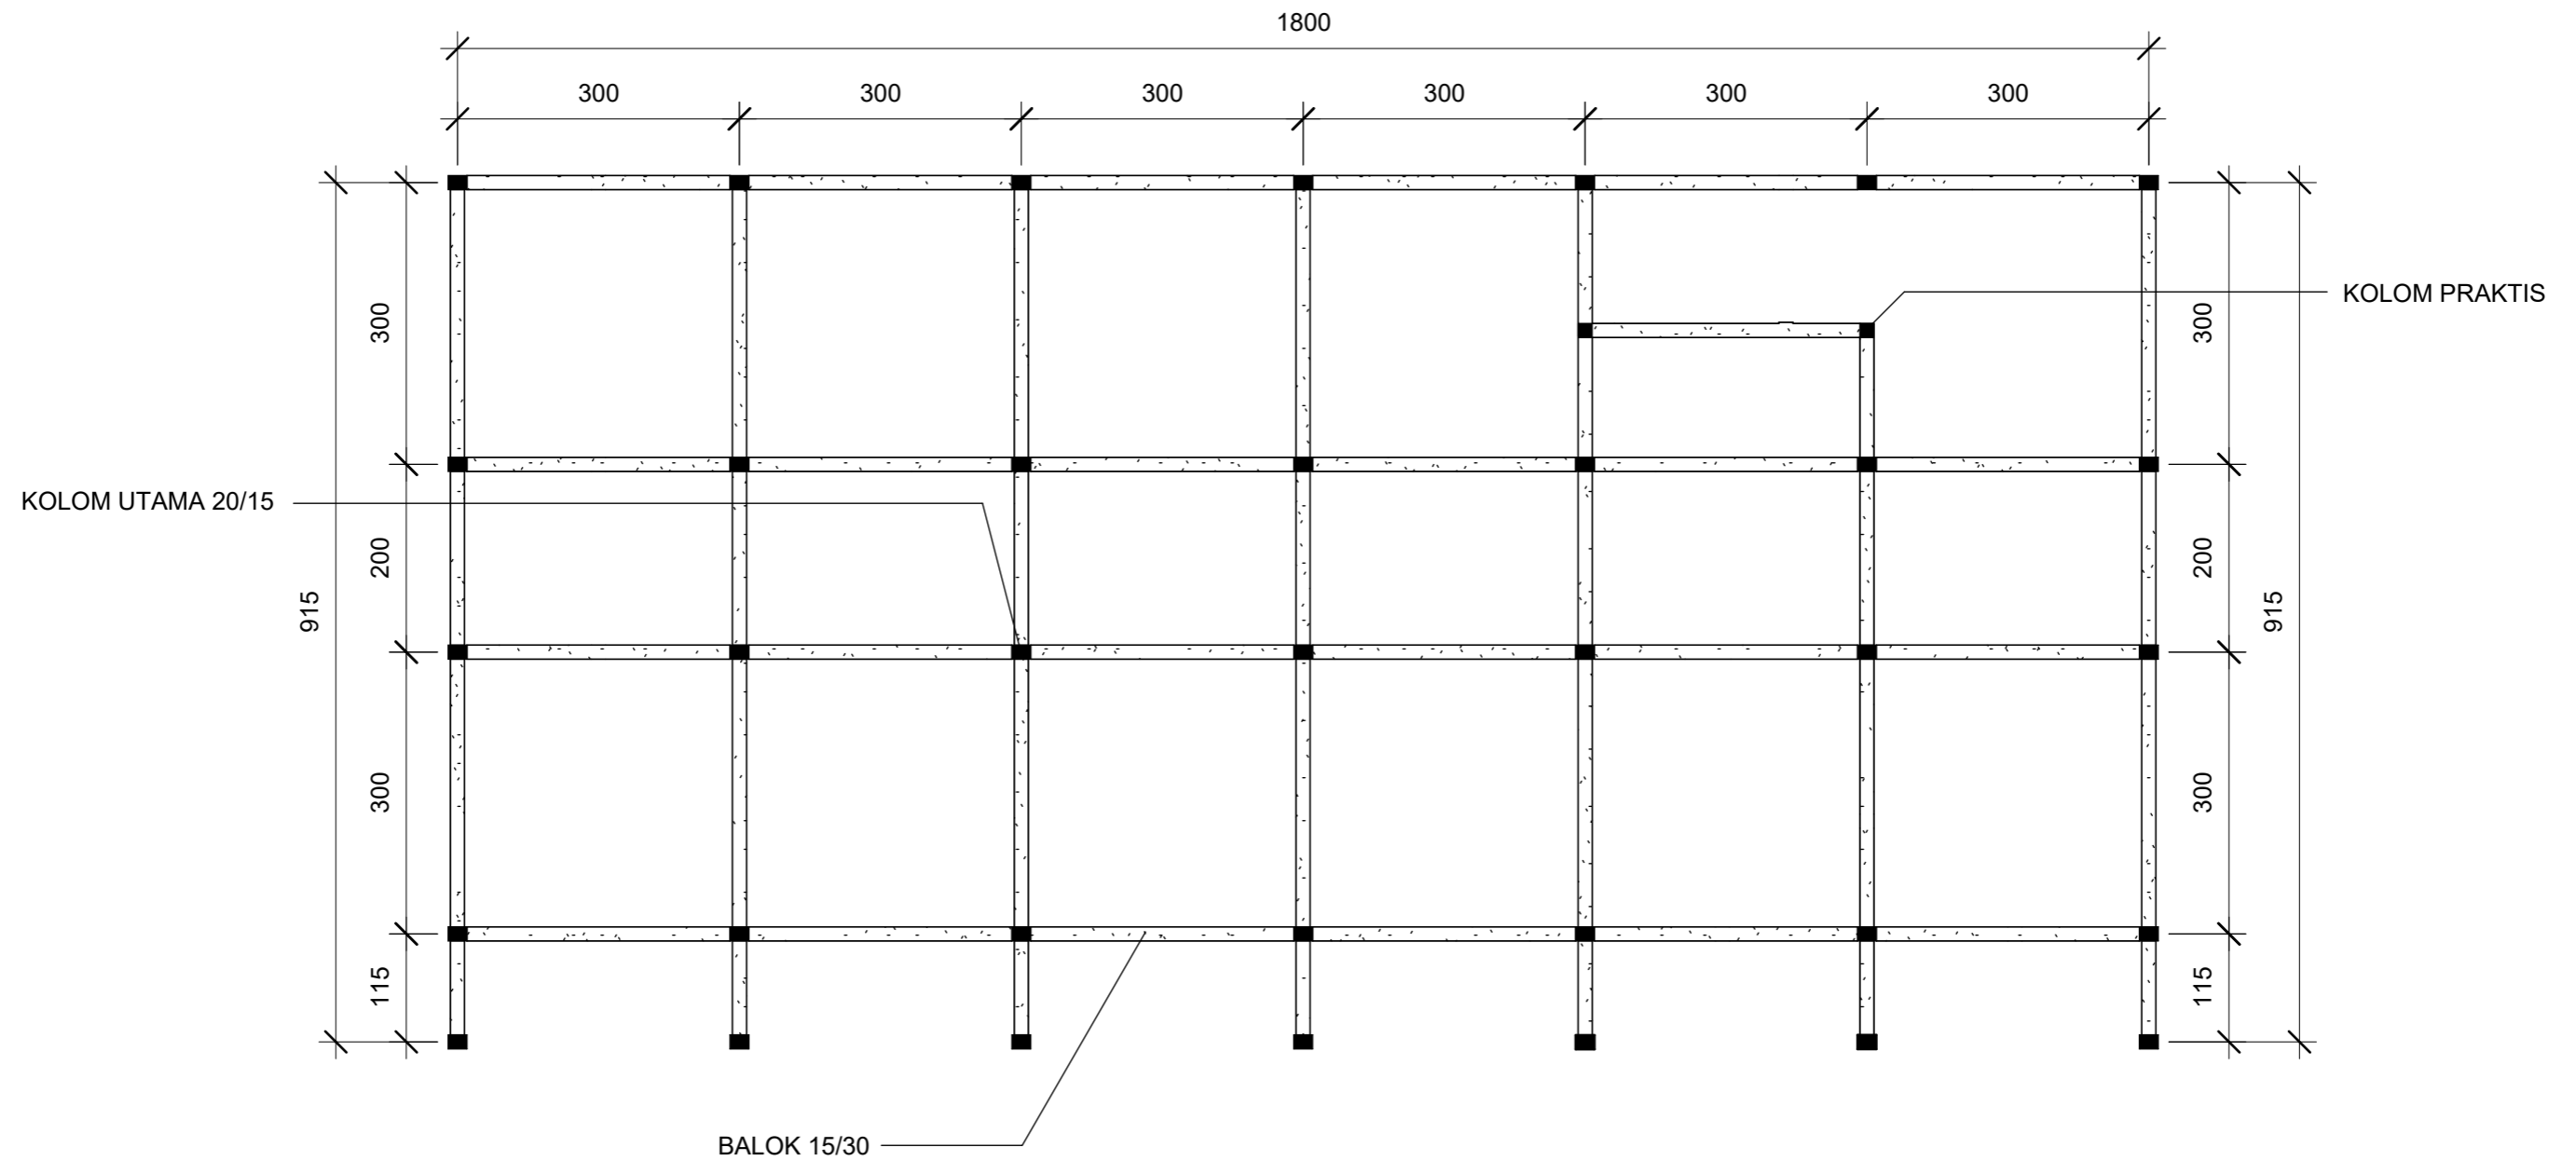 ARSITEKTUR TEKNIK ASANUDDIN	TUGAS AKHIR PERANCANGAN (LBE PERANCANGAN PERUMAHAN DAN LINGKUNGAN PERMUKIMAN)	DOSEN PEMBIMBING	MAHASISWA	JUDUL TUGAS AKHIR	NAMA GAMBAR	SKALA	NO. GAMBAR
		Dr. Ir. Hj. Idawarni J. Asmal, MT Dr. H. Edward Syarif, ST., MT	REZKY NURFADILAH SIHI D051181001	PENERAPAN <i>GREEN ARCHITECTURE</i> PADA PERMUKIMAN PESISIR DI KOTA BAUBAU SULAWESI TENGGARA	RENCANA KOLOM DAN BALOK		





① RENCANA PERLETAKAN KOLOM DAN BALOK L.2  
1 : 75

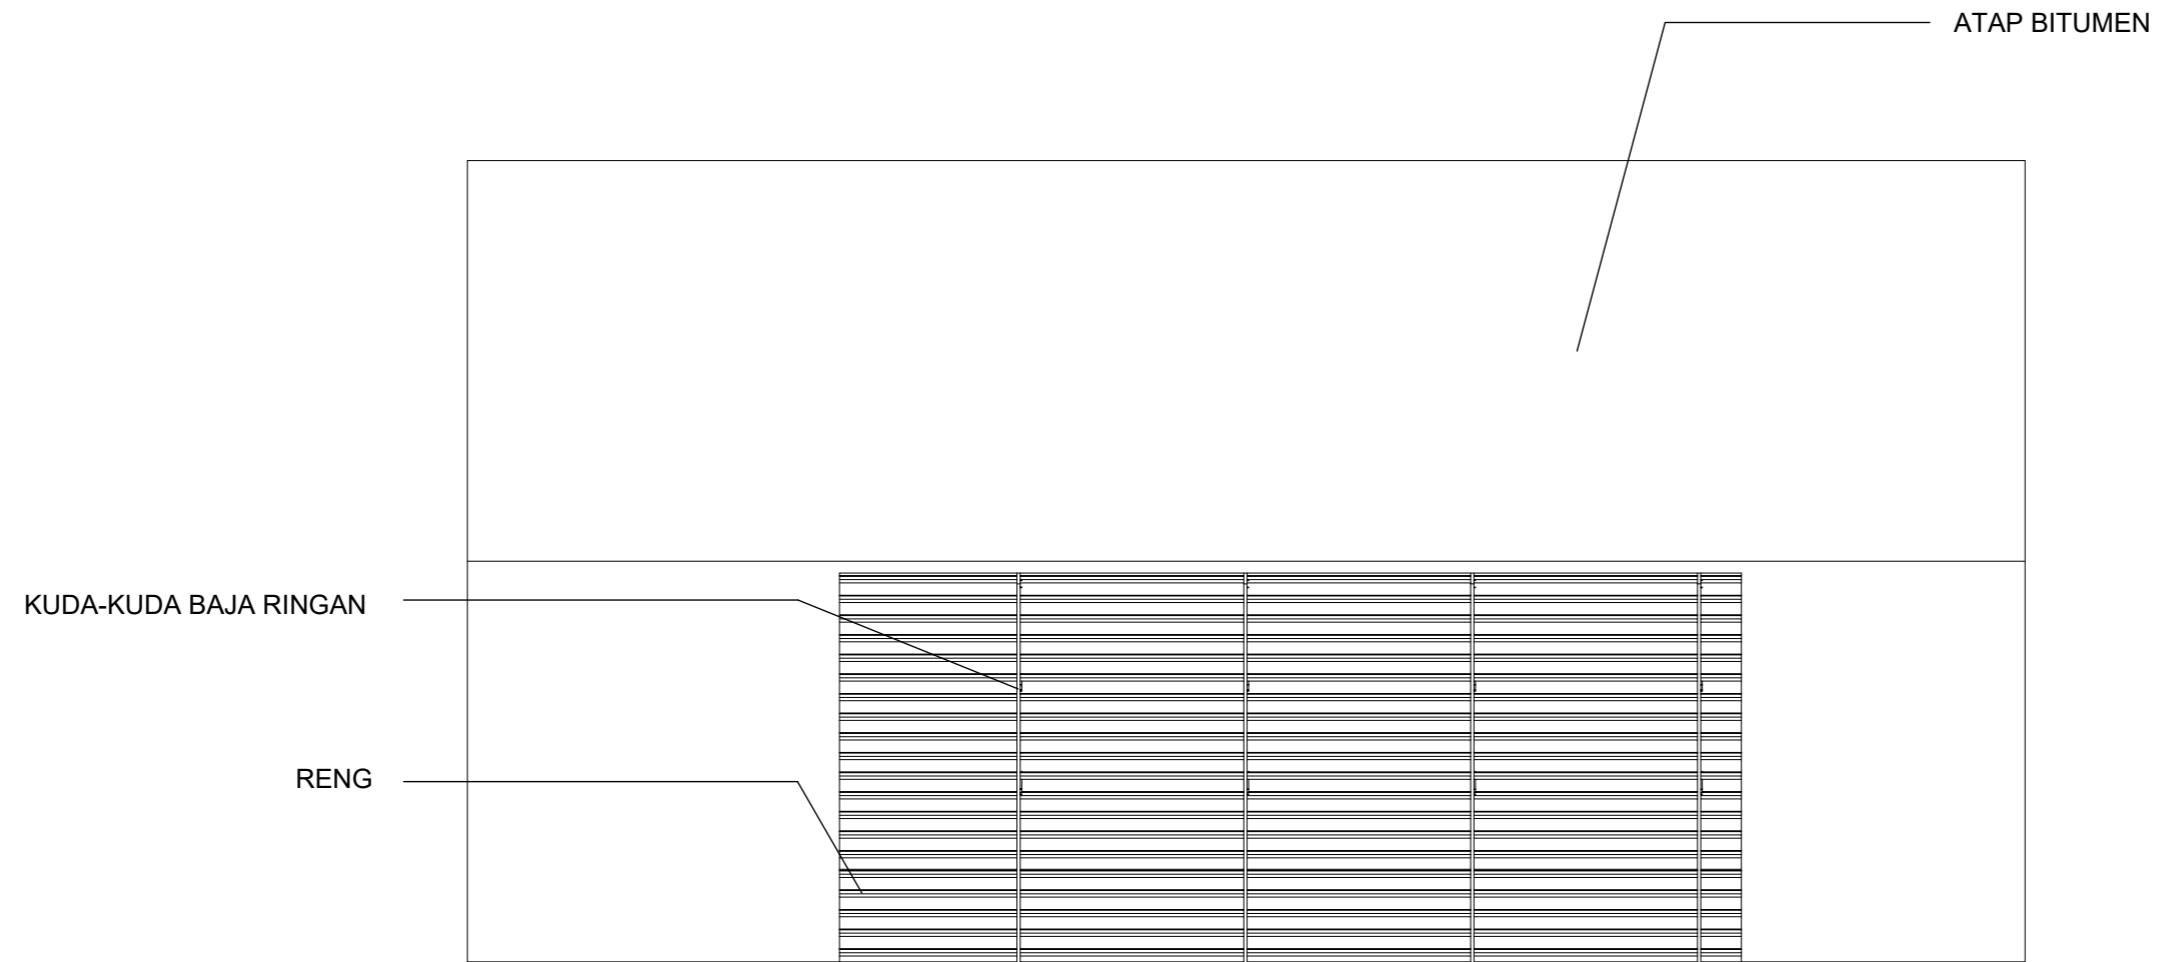 ARSITEKTUR TEKNIK ASANUDDIN	TUGAS AKHIR PERANCANGAN (LBE PERANCANGAN PERUMAHAN DAN LINGKUNGAN PERMUKIMAN)	DOSEN PEMBIMBING	MAHASISWA	JUDUL TUGAS AKHIR	NAMA GAMBAR	SKALA	NO. GAMBAR
	TUGAS AKHIR PERANCANGAN (LBE PERANCANGAN PERUMAHAN DAN LINGKUNGAN PERMUKIMAN)	Dr. Ir. Hj. Idawarni J. Asmal, MT Dr. H. Edward Syarif, ST., MT	REZKY NURFADILAH SIHI D051181001	PENERAPAN <i>GREEN ARCHITECTURE</i> PADA PERMUKIMAN PESISIR DI KOTA BAUBAU SULAWESI TENGARA	RENCANA KOLOM DAN BALOK		



1 RENCANA ATAP  
1 : 100

		DOSEN PEMBIMBING	MAHASISWA	JUDUL TUGAS AKHIR	NAMA GAMBAR	SKALA	NO. GAMBAR
ARSITEKTUR TEKNIK ASANUDDIN  	TUGAS AKHIR PERANCANGAN (LBE PERANCANGAN PERUMAHAN DAN LINGKUNGAN PERMUKIMAN)	Dr. Ir. Hj. Idawarni J. Asmal, MT Dr. H. Edward Syarif, ST., MT	REZKY NURFADILAH SIHI D051181001	PENERAPAN <i>GREEN ARCHITECTURE</i> PADA PERMUKIMAN PESISIR DI KOTA BAUBAU SULAWESI TENGARA	RENCANA ATAP		




**DENAH INTERIOR PUSKESMAS L.1**  
 SKALA 1:100



Optimized using  
 trial version  
[www.balesio.com](http://www.balesio.com)

ARHITECTUR	TUGAS AKHIR PERANCANGAN (LBE PERANCANGAN PERUMAHAN DAN LINGKUNGAN PERMUKIMAN)	DOSEN PEMBIMBING	MAHASISWA/NIM	JUDUL TUGAS AKHIR	NAMA GAMBAR	SKALA	NO. HAL	PARAF/KETERANGAN
MUHAMMAD NUDDIN		Dr. Ir Hj. Idawarni J. Asmal, MT Dr. H. Edward Syarif, ST., MT	REZKY NURFADILAH SIHI D051181001	PENERAPAN <i>GREEN</i> <i>ARCHITECTURE</i> PADA PERMUKIMAN PESISIR DI KOTA BAUBAU SULAWESI TENGGARA	DENAH INTERIOR	1:100		




**DENAH INTERIOR PUSKESMAS L.2**  
 SKALA 1:100



Optimized using  
 trial version  
[www.balesio.com](http://www.balesio.com)

ARQUITEKTUR	TUGAS AKHIR PERANCANGAN (LBE PERANCANGAN PERUMAHAN DAN LINGKUNGAN PERMUKIMAN)	DOSEN PEMBIMBING	MAHASISWA/NIM	JUDUL TUGAS AKHIR	NAMA GAMBAR	SKALA	NO. HAL	PARAF/KETERANGAN
NUDDIN		Dr. Ir Hj. Idawarni J. Asmal, MT Dr. H. Edward Syarif, ST., MT	REZKY NURFADILAH SIHI D051181001	PENERAPAN <i>GREEN ARCHITECTURE</i> PADA PERMUKIMAN PESISIR DI KOTA BAUBAU SULAWESI TENGGARA	DENAH INTERIOR	1:100		




Optimized using  
trial version  
[www.balesio.com](http://www.balesio.com)


JURUSAN	TUJUAN AKHIR PERANCANGAN (SPE. PERANCANGAN PERUBAHAN DAN LAMPUKUNAN PERUBAHAN)	DOSEN PEMBIMBING	MAHASISWANYA	JUDUL TUGAS AKHIR	NAMA DAMBAK	EKALA	NO. HAL	TAMBAH KETERANGAN
ARQUITECTURE		Dr. H. H. M. Mawardi J. Arif, MT Dr. H. Edward Syarif, ST., MT	REZKY MURYADILAH DHI 0001101001	PENDEKATAN GREEN ARCHITECTURE PADA PERUMAHAN PESISIR DI KOTA DAUHAU SULAWESI TENGGARA	PROFESITIF BANGUNAN			





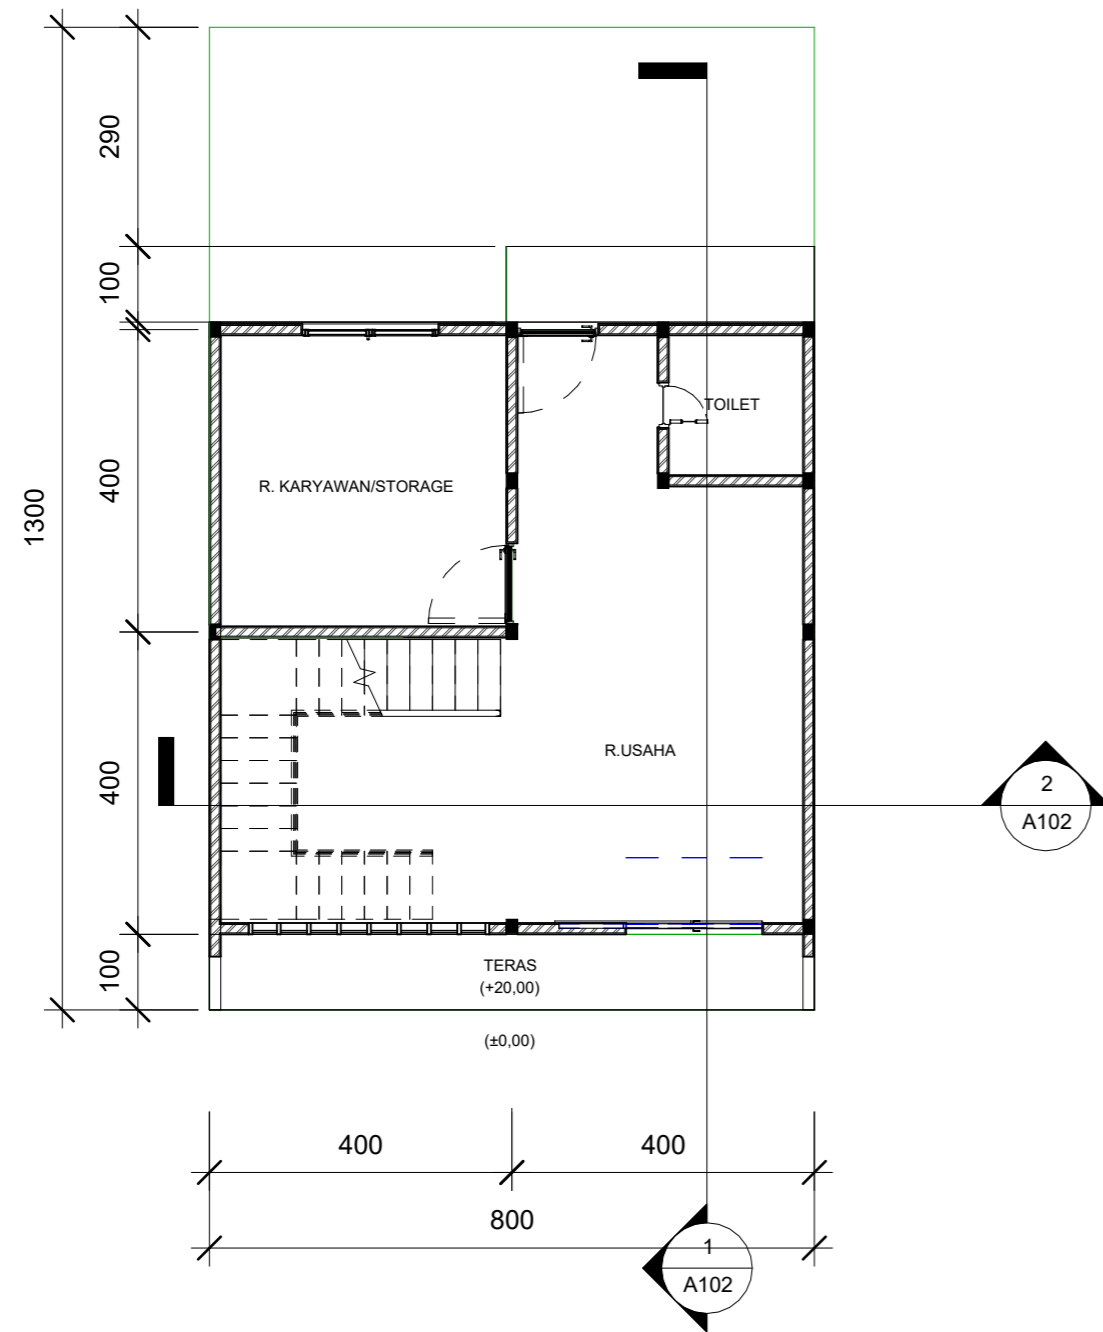


**1** DENAH LANTAI 1  
1 : 100

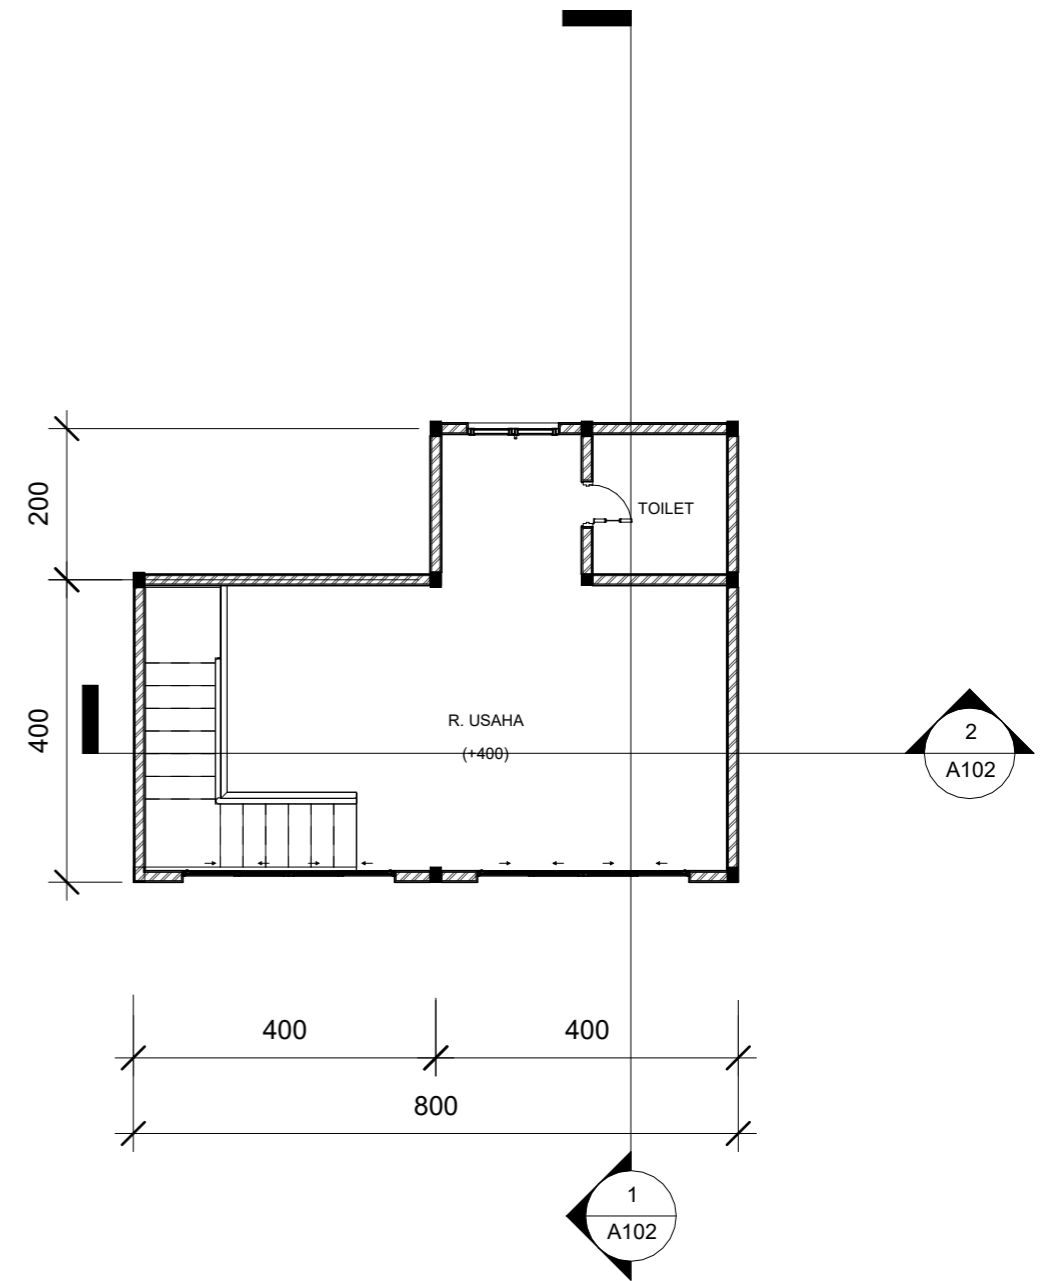

**2** DENAH LANTAI 2  
1 : 100

	TUGAS AKHIR PERANCANGAN (LBE PERANCANGAN PERUMAHAN DAN LINGKUNGAN PERMUKIMAN)	DOSEN PEMBIMBING	MAHASISWA	JUDUL TUGAS AKHIR	NAMA GAMBAR	SKALA	NO. GAMBAR
ARSITEKTUR TEKNIK ASANUDDIN  Optimized using trial version <a href="http://www.balesio.com">www.balesio.com</a>		Dr. Ir. Hj. Idawarni J. Asmal, MT Dr. H. Edward Syarif, ST., MT	REZKY NURFADILAH SIHI D051181001	PENERAPAN <i>GREEN            ARCHITECTURE</i> PADA PERMUKIMAN PESISIR DI KOTA BAUBAU SULAWESI TENGGARA	DENAH		




**TAMPAK DEPAN**  
 SKALA 1:75


**TAMPAK BELAKANG**  
 SKALA 1:75



Optimized using  
 trial version  
[www.balesio.com](http://www.balesio.com)

ARQUITEKTUR	TUGAS AKHIR PERANCANGAN (LBE PERANCANGAN PERUMAHAN DAN LINGKUNGAN PERMUKIMAN)	DOSEN PEMBIMBING	MAHASISWA/NIM	JUDUL TUGAS AKHIR	NAMA GAMBAR	SKALA	NO. HAL	PARAF/KETERANGAN
MUHAMMAD NUDDIN		Dr. Ir Hj. Idawarni J. Asmal, MT Dr. H. Edward Syarif, ST., MT	REZKY NURFADILAH SIHI D051181001	PENERAPAN <i>GREEN ARCHITECTURE</i> PADA PERMUKIMAN PESISIR DI KOTA BAUBAU SULAWESI TENGGARA	TAMPAK BANGUNAN	1:75		





**TAMPAK S. KANAN**  
 SKALA 1:80


**TAMPAK S. KIRI**  
 SKALA 1:80




Optimized using  
 trial version  
[www.balesio.com](http://www.balesio.com)


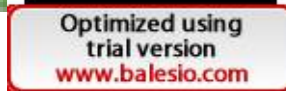
ARQUITEKTUR	TUGAS AKHIR PERANCANGAN (LBE PERANCANGAN PERUMAHAN DAN LINGKUNGAN PERMUKIMAN)	DOSEN PEMBIMBING	MAHASISWA/NIM	JUDUL TUGAS AKHIR	NAMA GAMBAR	SKALA	NO. HAL	PARAF/KETERANGAN
MUHAMMAD NUDDIN		Dr. Ir Hj. Idawarni J. Asmal, MT Dr. H. Edward Syarif, ST., MT	REZKY NURFADILAH SIHI D051181001	PENERAPAN <i>GREEN</i> <i>ARCHITECTURE</i> PADA PERMUKIMAN PESISIR DI KOTA BAUBAU SULAWESI TENGGARA	TAMPAK BANGUNAN	1:80		

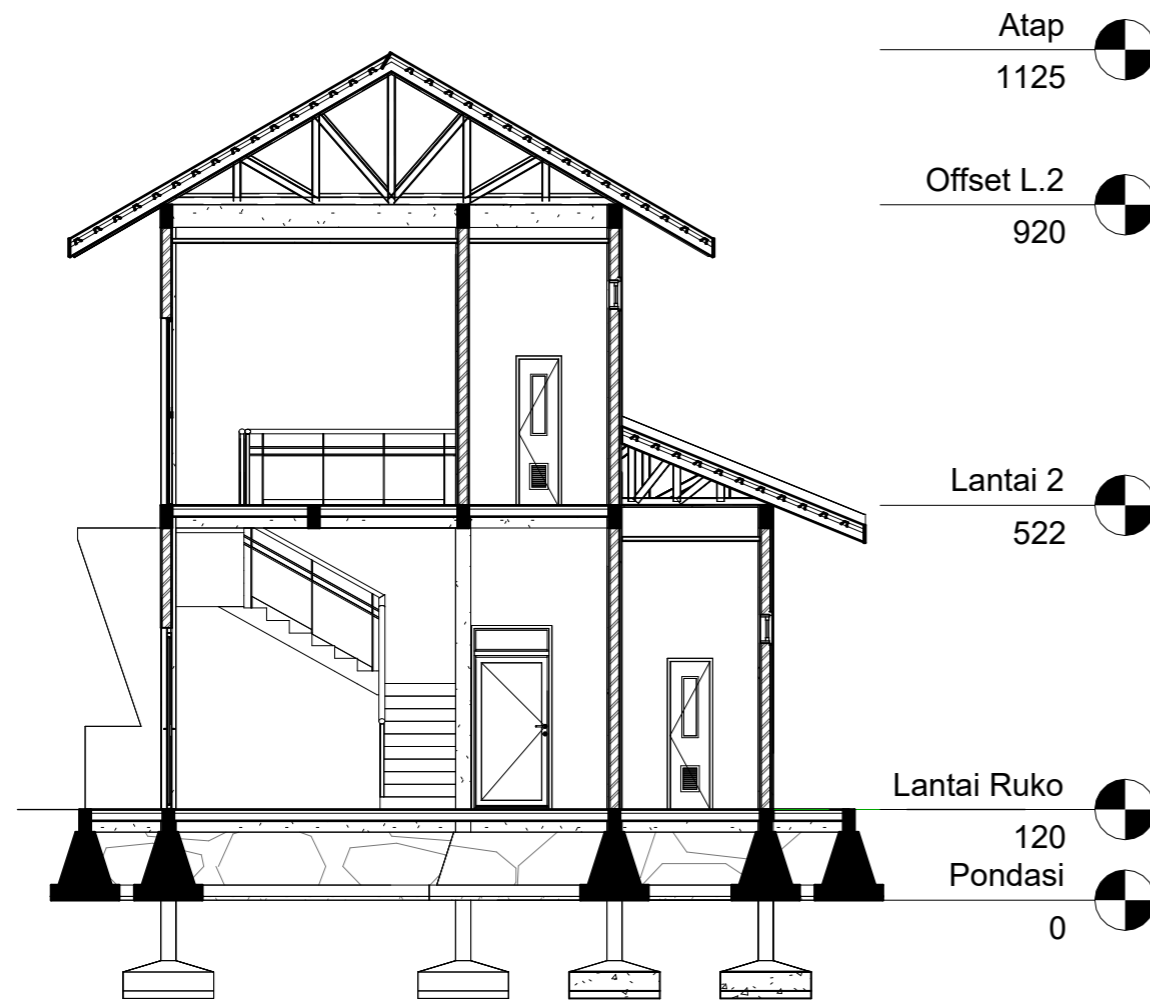


1 POT A-A  
1 : 100

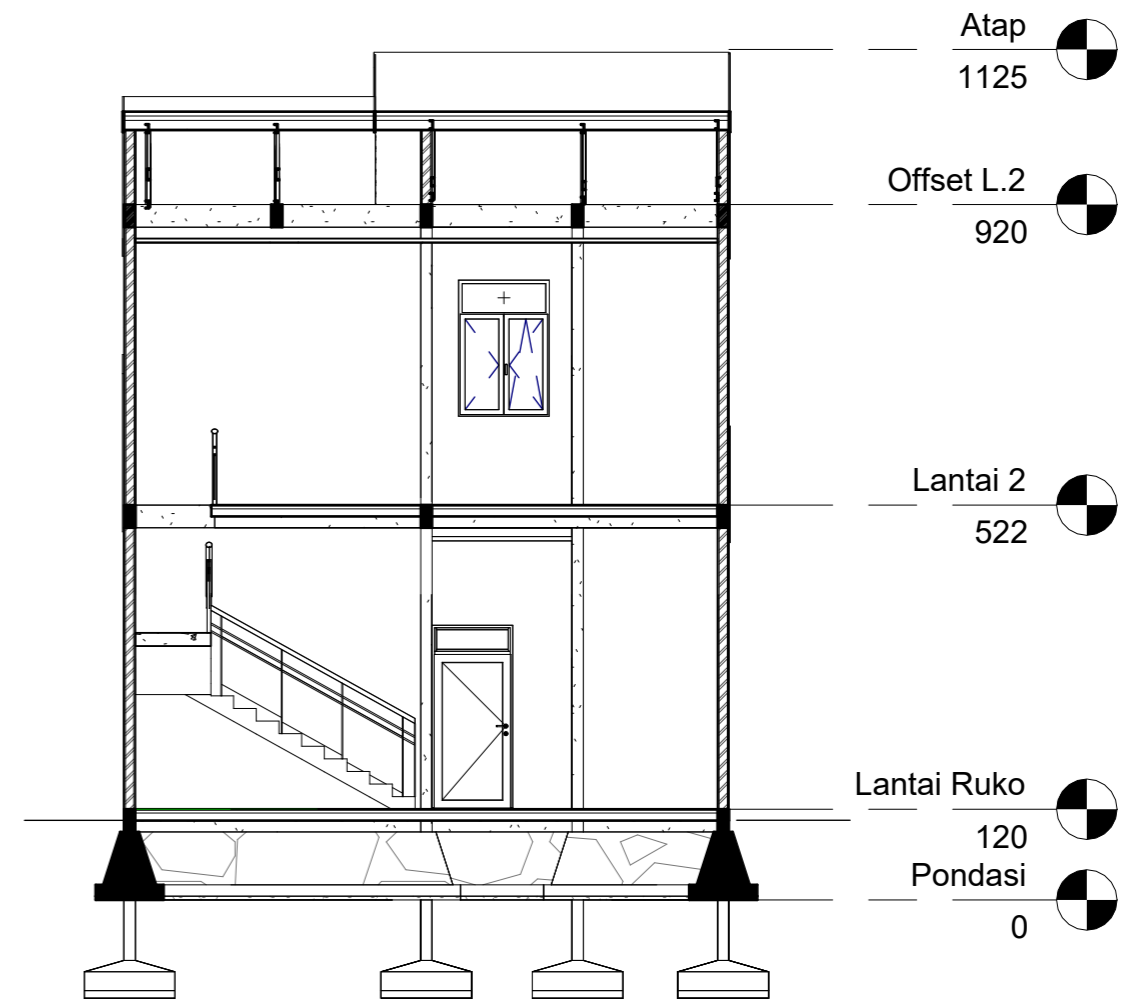




2 POT B-B  
1 : 100

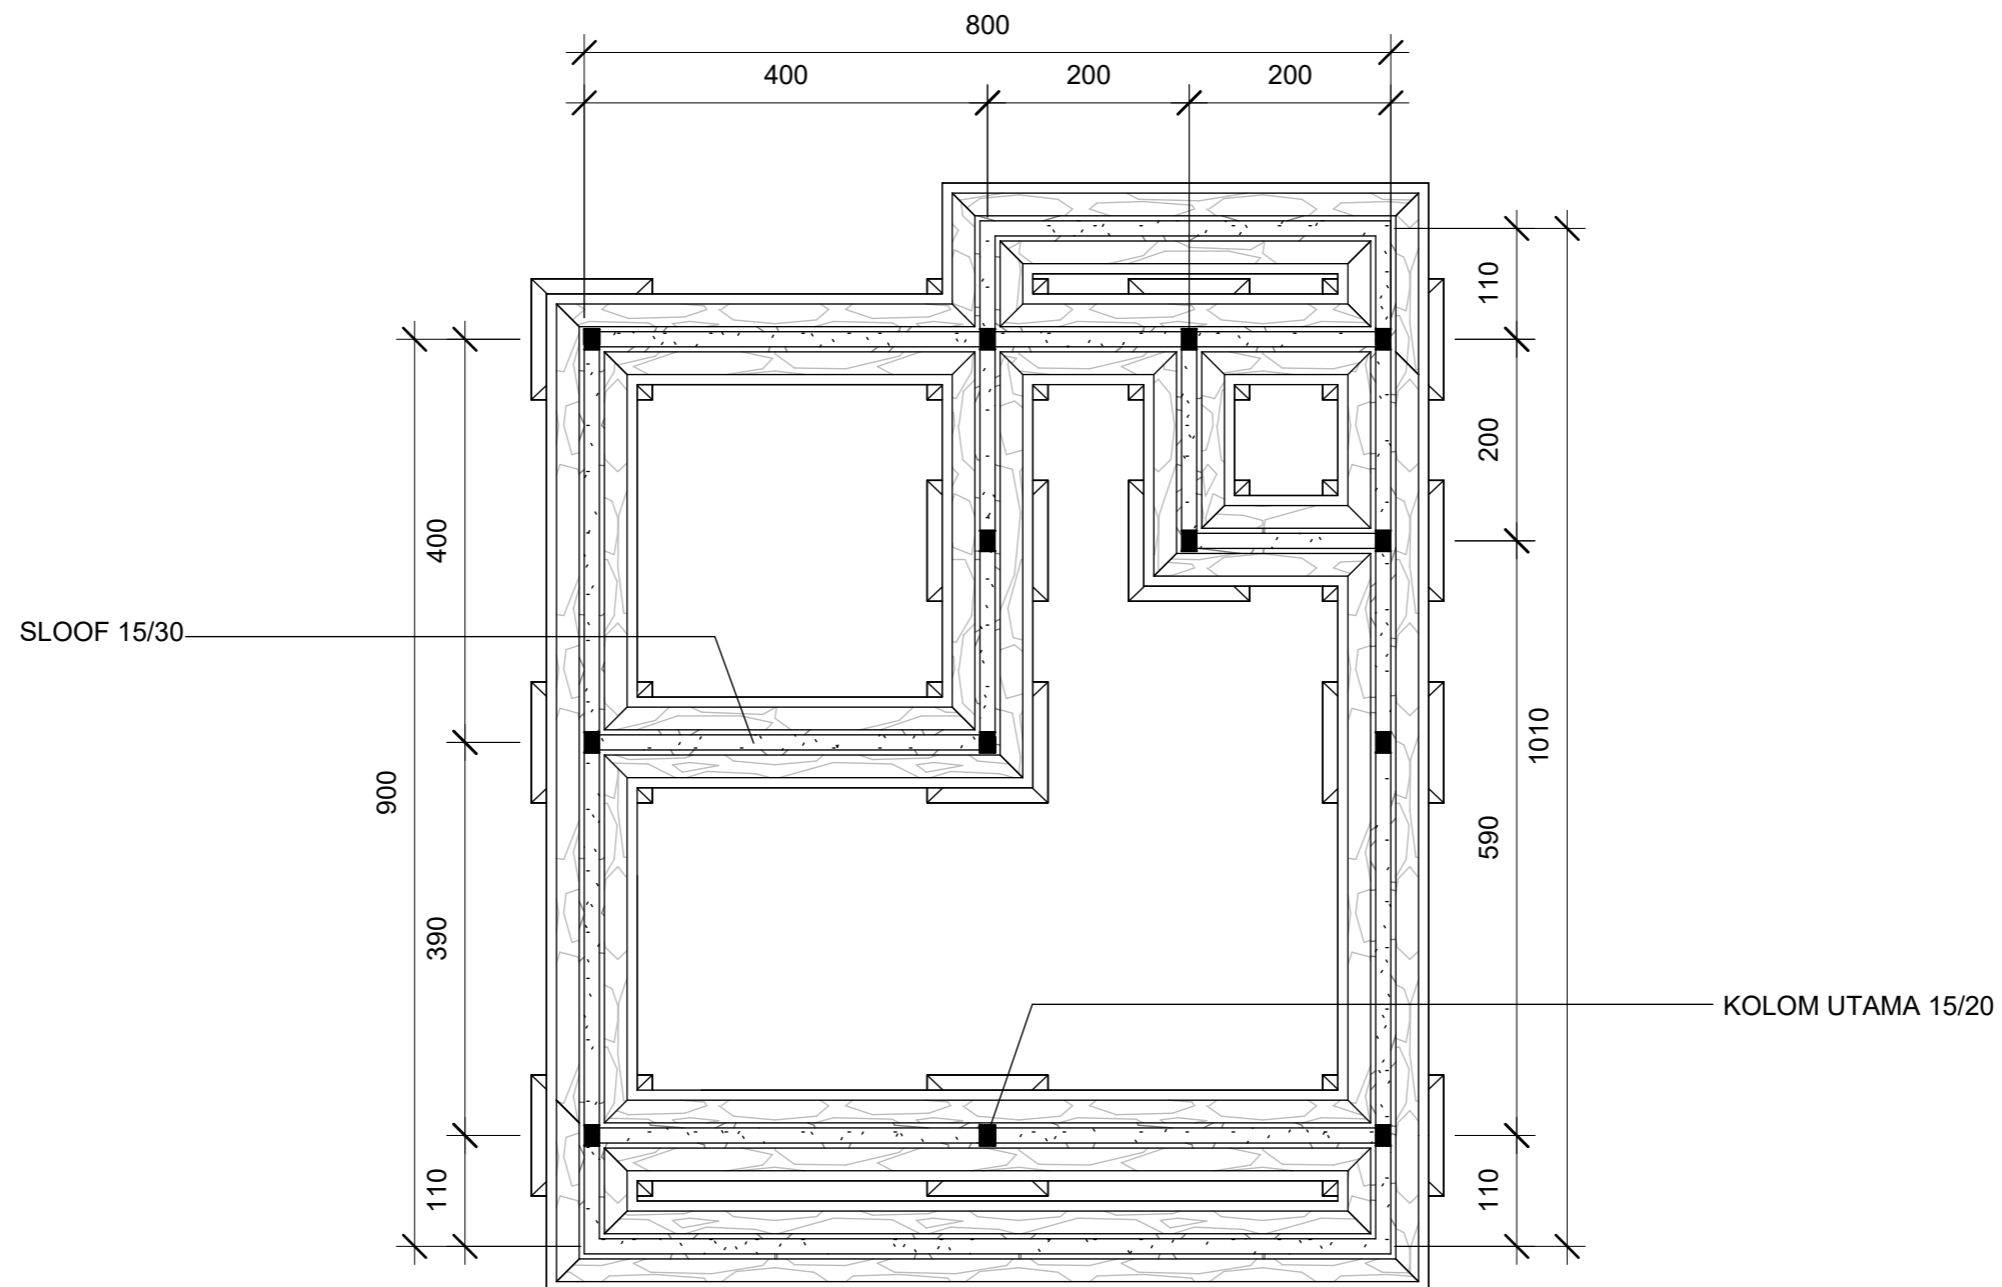 ARSITEKTUR TEKNIK ASANUDDIN	TUGAS AKHIR PERANCANGAN (LBE PERANCANGAN PERUMAHAN DAN LINGKUNGAN PERMUKIMAN)	DOSEN PEMBIMBING	MAHASISWA	JUDUL TUGAS AKHIR	NAMA GAMBAR	SKALA	NO. GAMBAR
	TUGAS AKHIR PERANCANGAN (LBE PERANCANGAN PERUMAHAN DAN LINGKUNGAN PERMUKIMAN)	Dr. Ir. Hj. Idawarni J. Asmal, MT Dr. H. Edward Syarif, ST., MT	REZKY NURFADILAH SIHI D051181001	PENERAPAN <i>GREEN ARCHITECTURE</i> PADA PERMUKIMAN PESISIR DI KOTA BAUBAU SULAWESI TENGARA	TAMPAK POTONGAN		




1 RENCANA PERLETAKAN KOLOM DAN BALOK L.1  
1 : 75

 ARSITEKTUR TEKNIK ASANUDDIN	TUGAS AKHIR PERANCANGAN (LBE PERANCANGAN PERUMAHAN DAN LINGKUNGAN PERMUKIMAN)	DOSEN PEMBIMBING	MAHASISWA	JUDUL TUGAS AKHIR	NAMA GAMBAR	SKALA	NO. GAMBAR
		Dr. Ir. Hj. Idawarni J. Asmal, MT Dr. H. Edward Syarif, ST., MT	REZKY NURFADILAH SIHI D051181001	PENERAPAN <i>GREEN ARCHITECTURE</i> PADA PERMUKIMAN PESISIR DI KOTA BAUBAU SULAWESI TENGGARA	RENCANA PERLETAKAN KOLOM DAN BALOK		

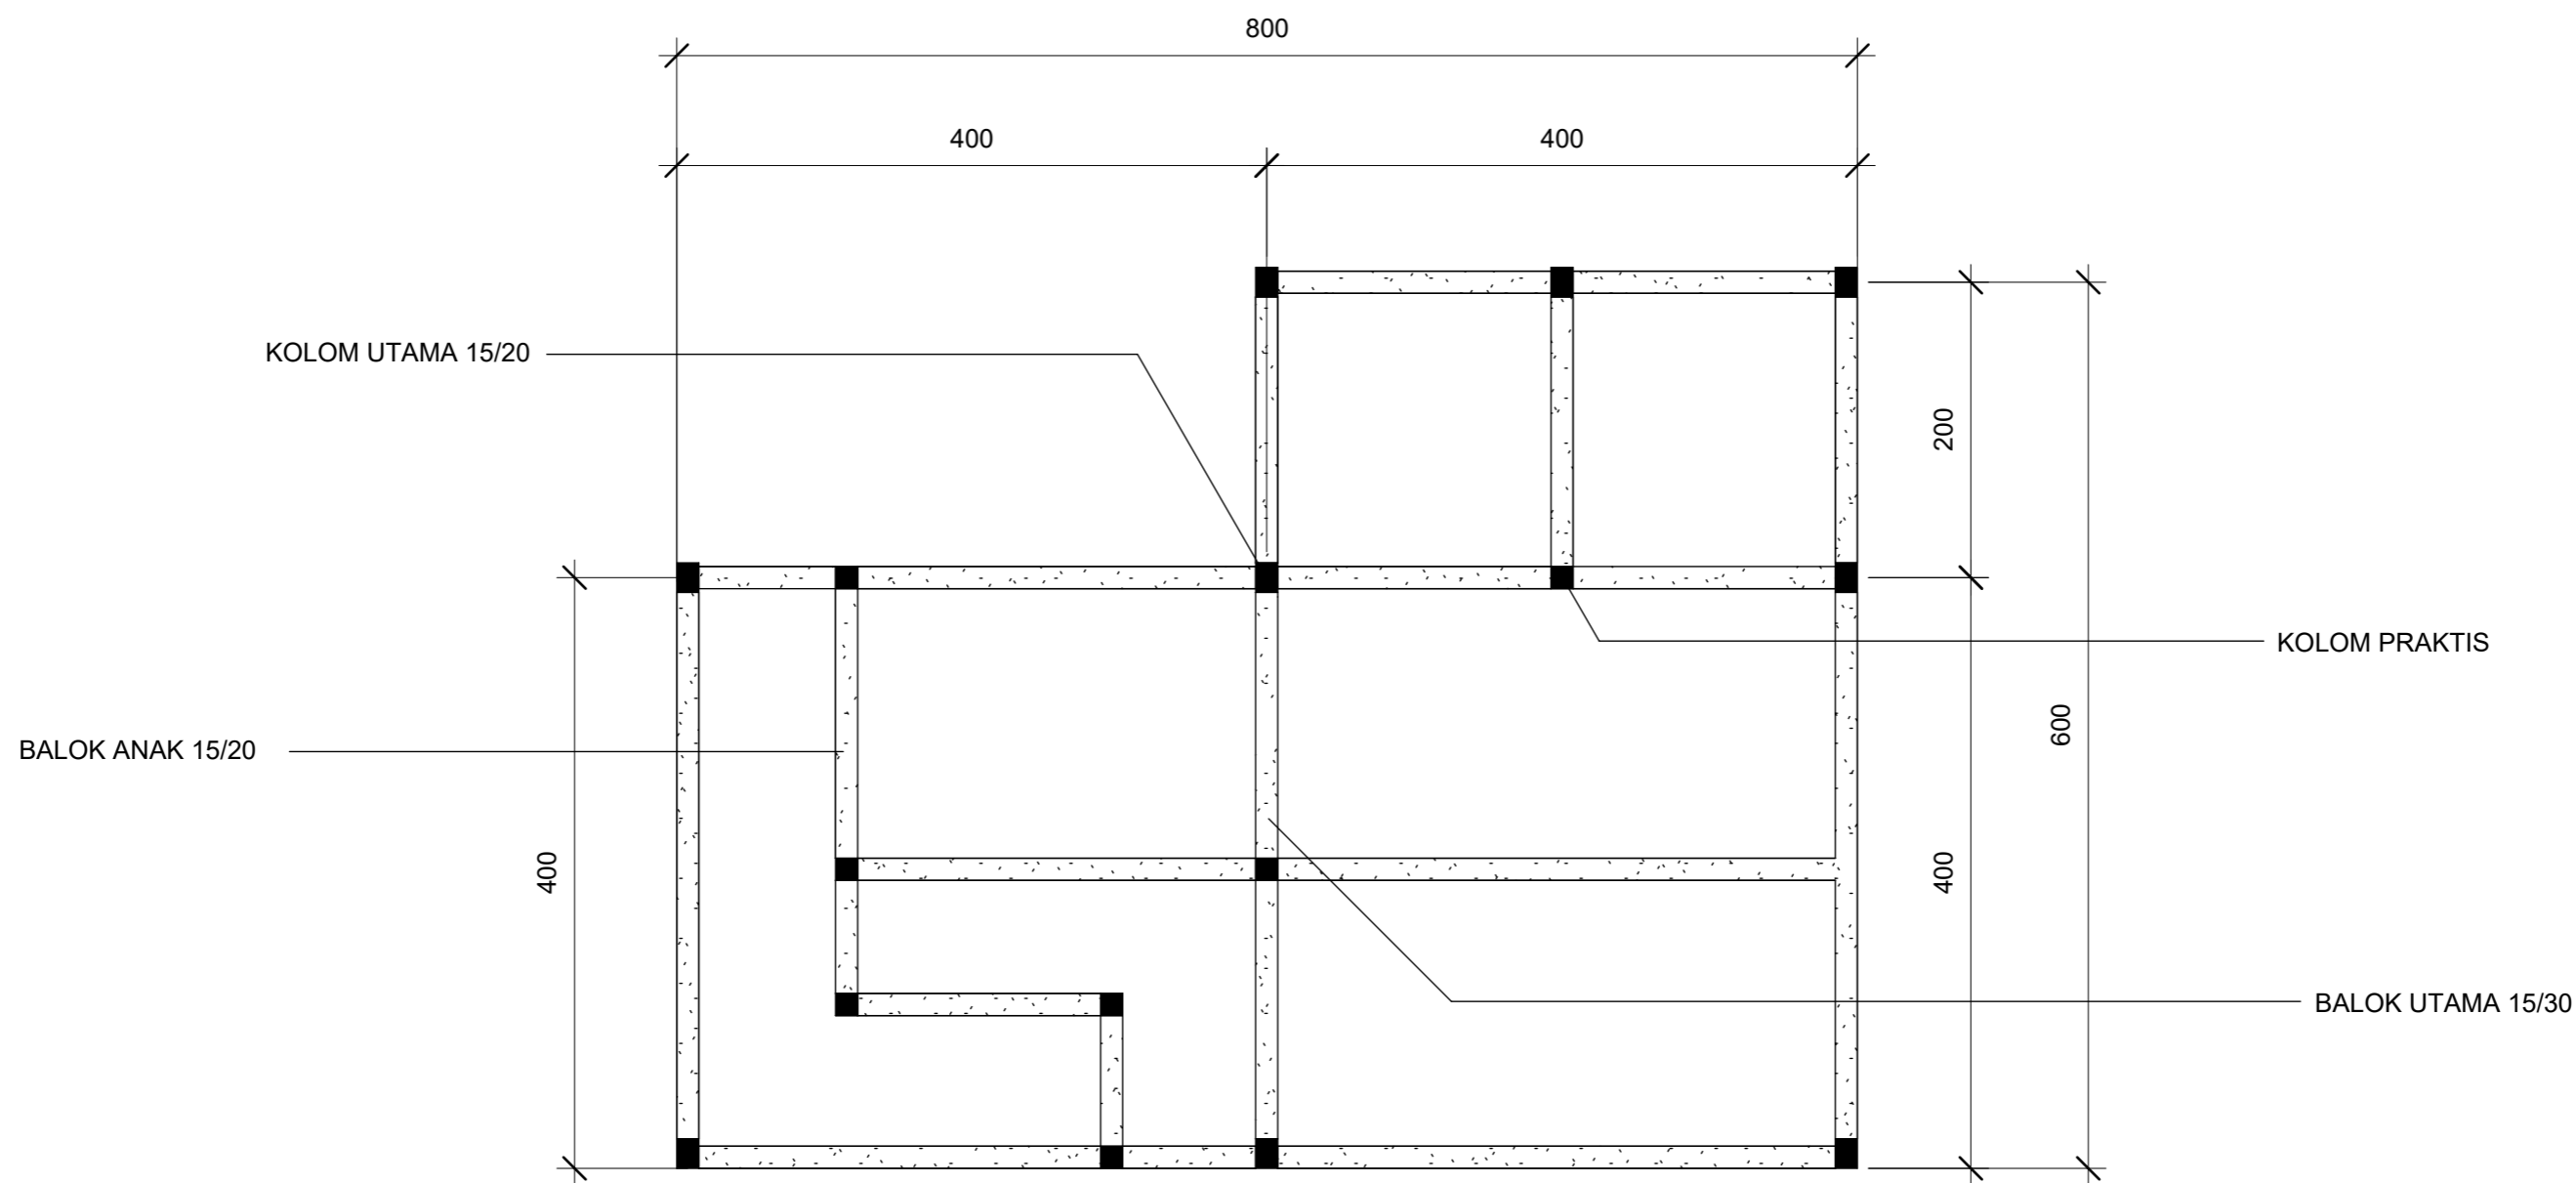


① RENCANA PERLETAKAN KOLOM DAN BALOK L.2  
1 : 50

 ARSITEKTUR TEKNIK ASANUDDIN	TUGAS AKHIR PERANCANGAN (LBE PERANCANGAN PERUMAHAN DAN LINGKUNGAN PERMUKIMAN)	DOSEN PEMBIMBING	MAHASISWA	JUDUL TUGAS AKHIR	NAMA GAMBAR	SKALA	NO. GAMBAR
	TUGAS AKHIR PERANCANGAN (LBE PERANCANGAN PERUMAHAN DAN LINGKUNGAN PERMUKIMAN)	Dr. Ir. Hj. Idawarni J. Asmal, MT Dr. H. Edward Syarif, ST., MT	REZKY NURFADILAH SIHI D051181001	PENERAPAN <i>GREEN ARCHITECTURE</i> PADA PERMUKIMAN PESISIR DI KOTA BAUBAU SULAWESI TENGARA	RENCANA PERLETAKAN KOLOM DAN BALOK		

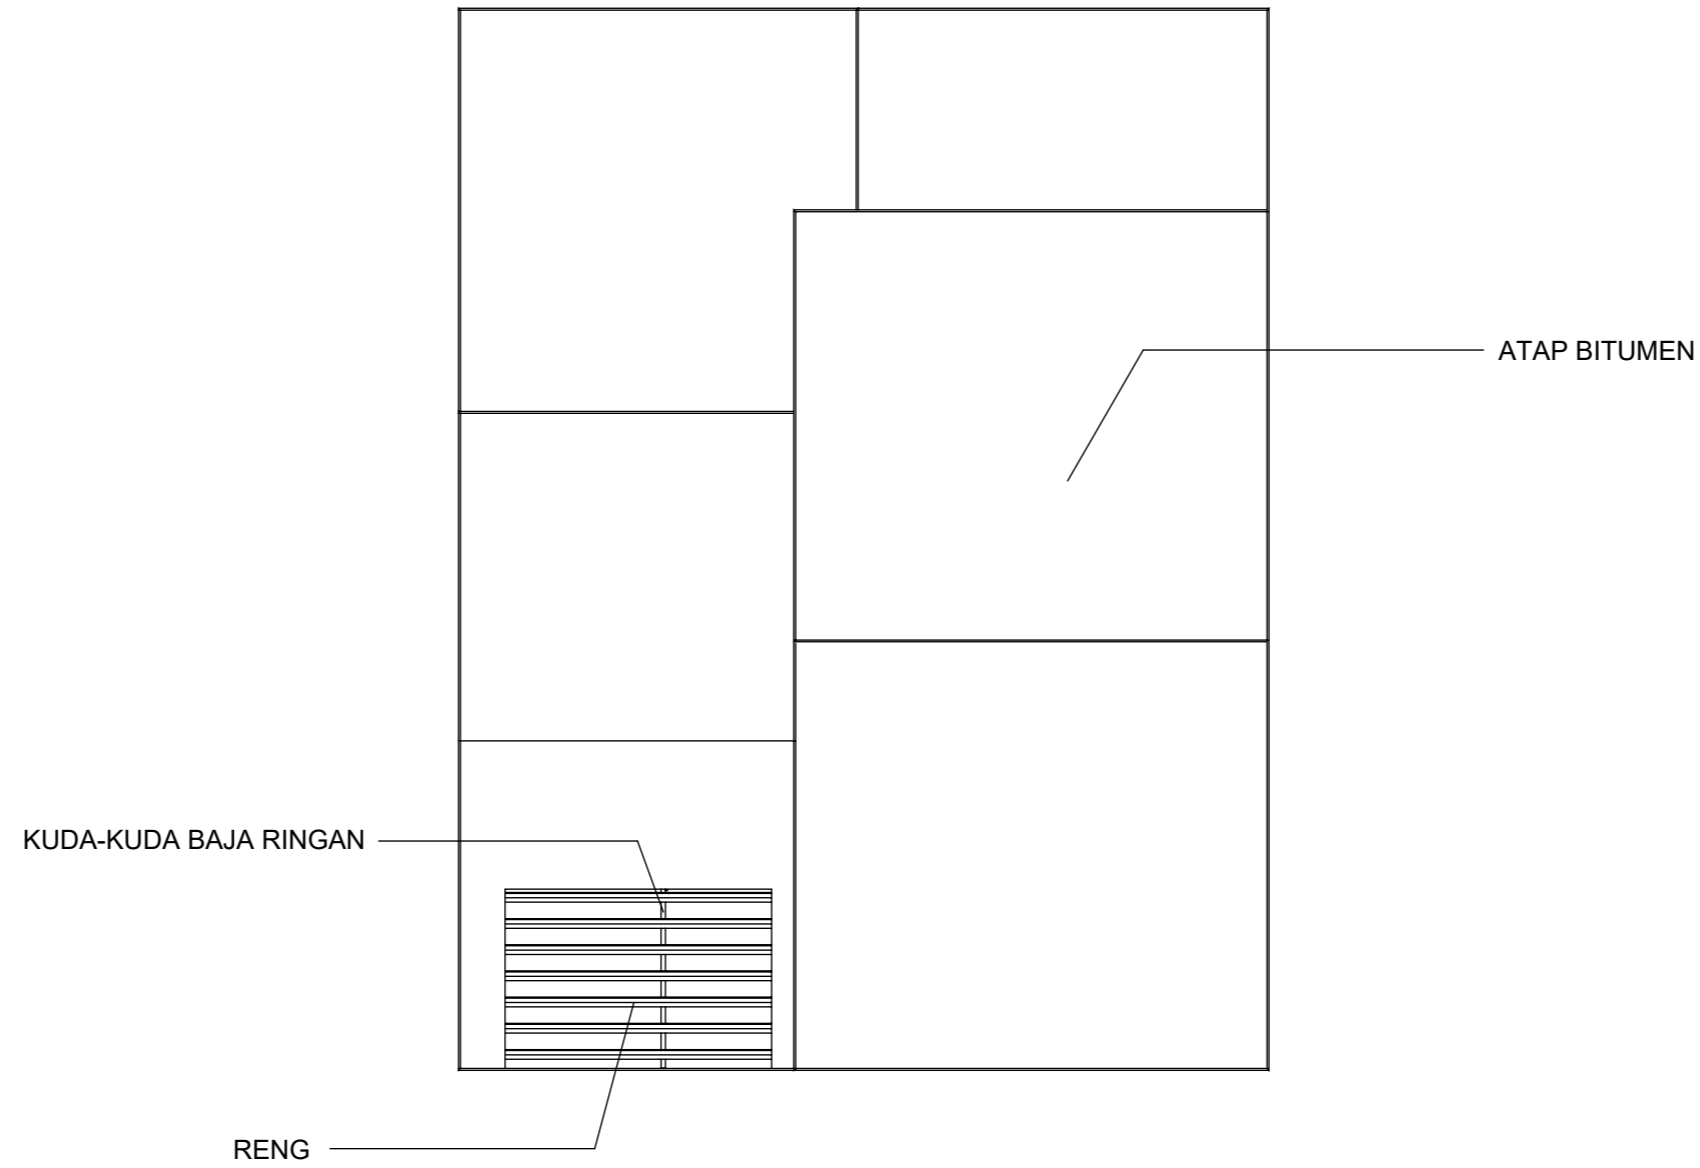

1 RENCANA ATAP  
1:75

 ARSITEKTUR TEKNIK ASANUDDIN	TUGAS AKHIR PERANCANGAN (LBE PERANCANGAN PERUMAHAN DAN LINGKUNGAN PERMUKIMAN)	DOSEN PEMBIMBING	MAHASISWA	JUDUL TUGAS AKHIR	NAMA GAMBAR	SKALA	NO. GAMBAR
Optimized using trial version <a href="http://www.balesio.com">www.balesio.com</a>		Dr. Ir. Hj. Idawarni J. Asmal, MT Dr. H. Edward Syarif, ST., MT	REZKY NURFADILAH SIHI D051181001	PENERAPAN <i>GREEN ARCHITECTURE</i> PADA PERMUKIMAN PESISIR DI KOTA BAUBAU SULAWESI TENGGERA	RENCANA ATAP		



DENAH RUKO L.1  
SKALA 1:80



DENAH RUKO L.2  
SKALA 1:80




NO. HAL	PARAF/KETERANGAN	SKALA	NAMA GAMBAR	JUDUL TUGAS AKHIR	MAHASISWA/NIM	DOSEN PEMBIMBING	TUGAS AKHIR PERANCANGAN (LBE PERANCANGAN PERUMAHAN DAN LINGKUNGAN PERMUKIMAN)	LEKTUR
		1:80	DENAH INTERIOR	PENERAPAN GREEN ARCHITECTURE PADA PERMUKIMAN PESISIR DI KOTA BAUBAU SULAWESI TENGGARA	REZKY NURFADILAH SIHI D051181001	Dr. Ir Hj. Idawarni J. Asmal, MT Dr. H. Edward Syarif, ST., MT		UDDIN




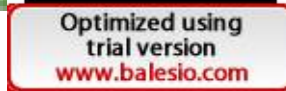


Optimized using  
trial version  
[www.balesio.com](http://www.balesio.com)

FAKULTAS	TUGAS AKHIR PERANCANGAN GEB. PERUMAHAN DAN PERUBAHAN DAN LINGKUNGAN PERUMAHAN	DOSEN PEMBIMBING	MAHASISWANYA	JUDUL TUGAS AKHIR	NAMA DAMBAK	SKALA	NÖ. HAL	TAMBAH KETERANGAN
TEKNIK ARSITEKTUR		Dr. H. H. M. Mawardi J. Anwar, MT Dr. H. Edward Syarif, ST., MT	REZKY MURYADILAH SH 0051181001	PENERAPAN GREEN ARCHITECTURE PADA PERUMAHAN PESISIR DI KOTA DAUHAU SULAWESI TENGGARA	PROFESIONIS BANGUNAN			

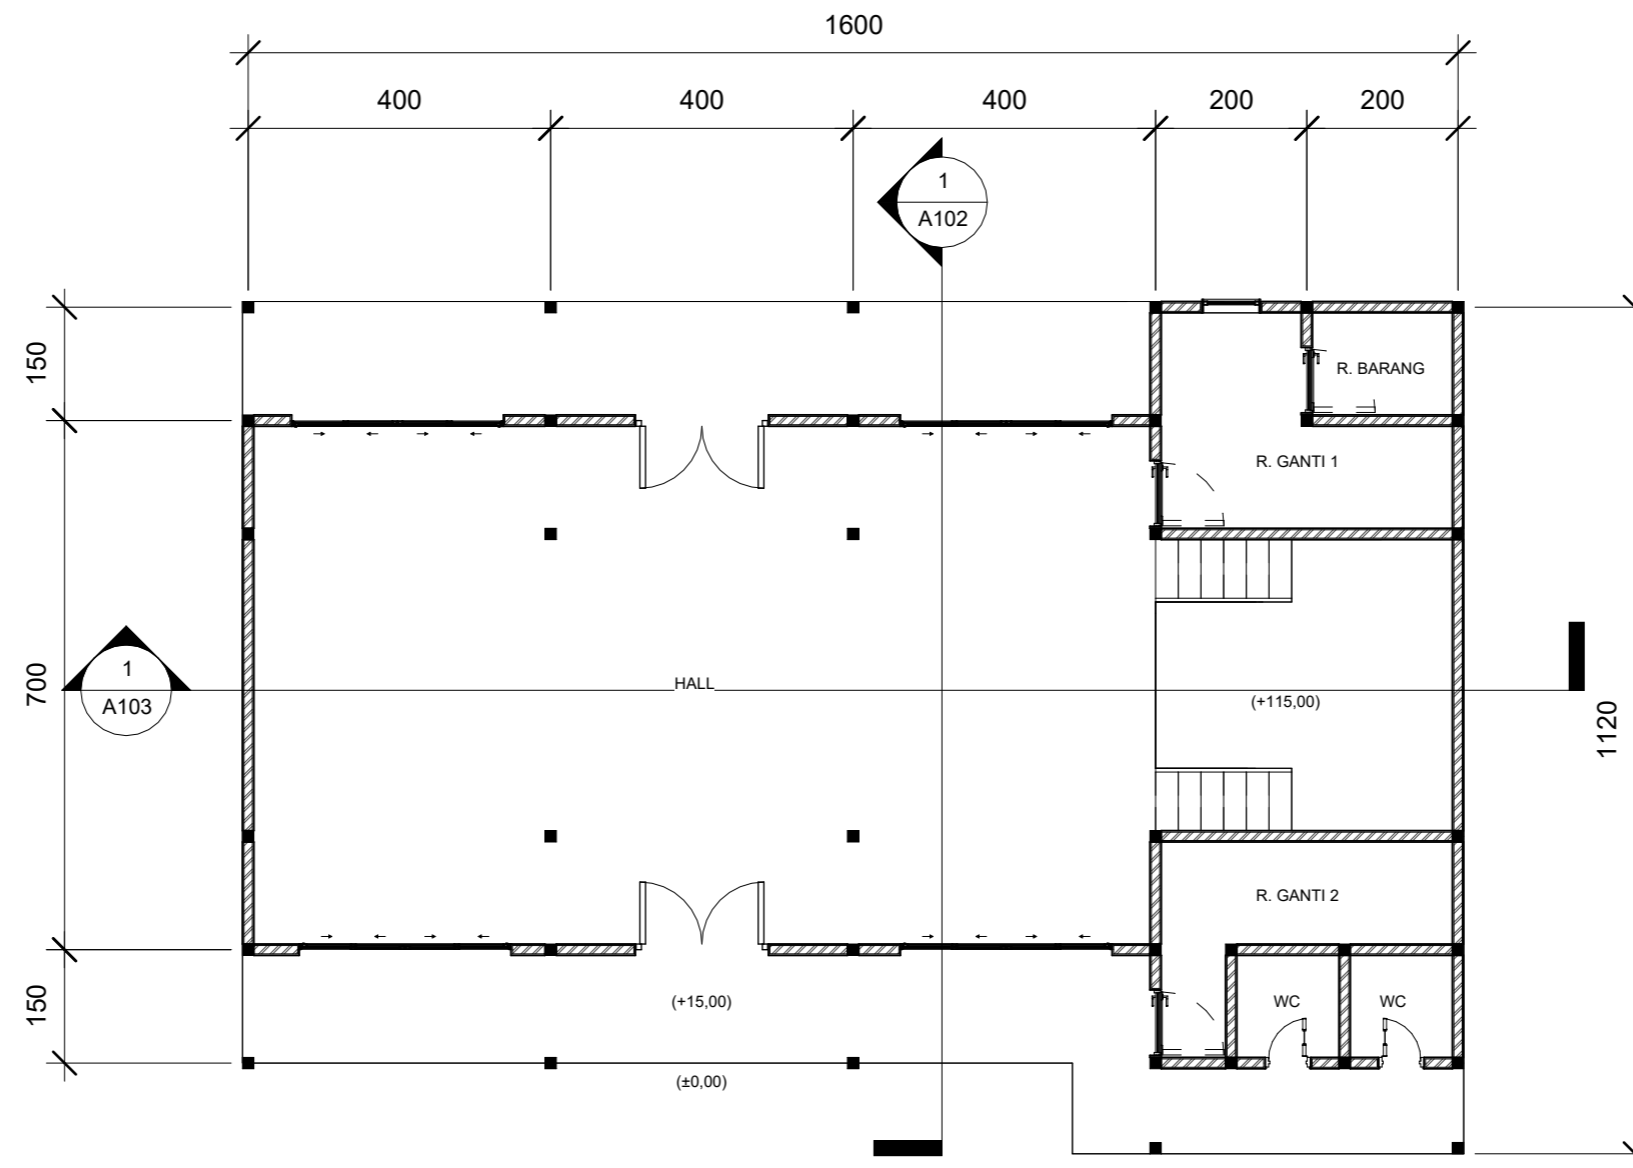

**1 DENAH BALAI PERTEMUAN**  
1 : 100

 ARSITEKTUR TEKNIK ASANUDDIN	TUGAS AKHIR PERANCANGAN (LBE PERANCANGAN PERUMAHAN DAN LINGKUNGAN PERMUKIMAN)	DOSEN PEMBIMBING	MAHASISWA	JUDUL TUGAS AKHIR	NAMA GAMBAR	SKALA	NO. GAMBAR
		Dr. Ir. Hj. Idawarni J. Asmal, MT Dr. H. Edward Syarif, ST., MT	REZKY NURFADILAH SIHI D051181001	PENERAPAN <i>GREEN ARCHITECTURE</i> PADA PERMUKIMAN PESISIR DI KOTA BAUBAU SULAWESI TENGARA	DENA		




**TAMPAK DEPAN**  
 SKALA 1:80




**TAMPAK BELAKANG**  
 SKALA 1:80



Optimized using  
 trial version  
[www.balesio.com](http://www.balesio.com)

ARHITECTUR	TUGAS AKHIR PERANCANGAN (LBE PERANCANGAN PERUMAHAN DAN LINGKUNGAN PERMUKIMAN)	DOSEN PEMBIMBING	MAHASISWA/NIM	JUDUL TUGAS AKHIR	NAMA GAMBAR	SKALA	NO. HAL	PARAF/KETERANGAN
ARHITECTUR MUDDIN	TUGAS AKHIR PERANCANGAN (LBE PERANCANGAN PERUMAHAN DAN LINGKUNGAN PERMUKIMAN)	Dr. Ir Hj. Idawarni J. Asmal, MT Dr. H. Edward Syarif, ST., MT	REZKY NURFADILAH SIHI D051181001	PENERAPAN <i>GREEN ARCHITECTURE</i> PADA PERMUKIMAN PESISIR DI KOTA BAUBAU SULAWESI TENGGARA	TAMPAK BANGUNAN	1:80		



○ TAMPAK S. KANAN  
SKALA 1:80




○ TAMPAK S.KIRI  
SKALA 1:80


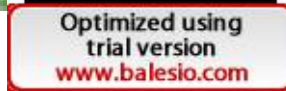



Optimized using  
trial version  
[www.balesio.com](http://www.balesio.com)

ARHITECTUR	TUGAS AKHIR PERANCANGAN (LBE PERANCANGAN PERUMAHAN DAN LINGKUNGAN PERMUKIMAN)	DOSEN PEMBIMBING	MAHASISWA/NIM	JUDUL TUGAS AKHIR	NAMA GAMBAR	SKALA	NO. HAL	PARAF/KETERANGAN
ARHITECTUR MUDDIN		Dr. Ir Hj. Idawarni J. Asmal, MT Dr. H. Edward Syarif, ST., MT	REZKY NURFADILAH SIHI D051181001	PENERAPAN <i>GREEN ARCHITECTURE</i> PADA PERMUKIMAN PESISIR DI KOTA BAUBAU SULAWESI TENGGARA	TAMPAK BANGUNAN	1:80		

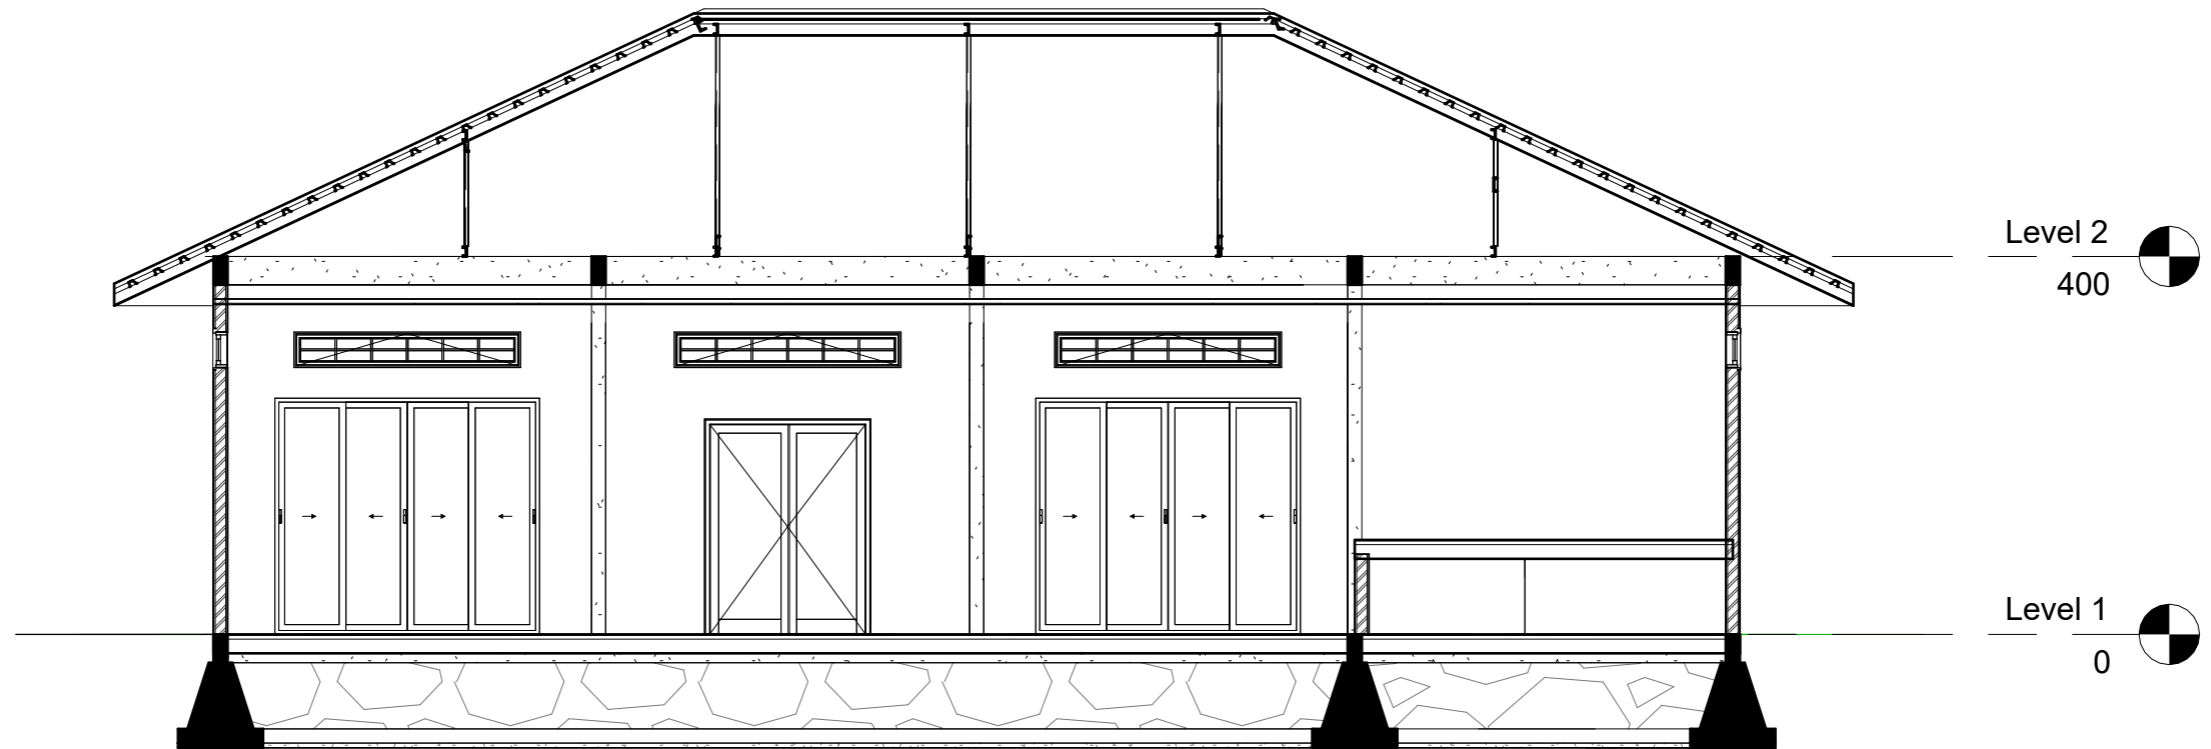


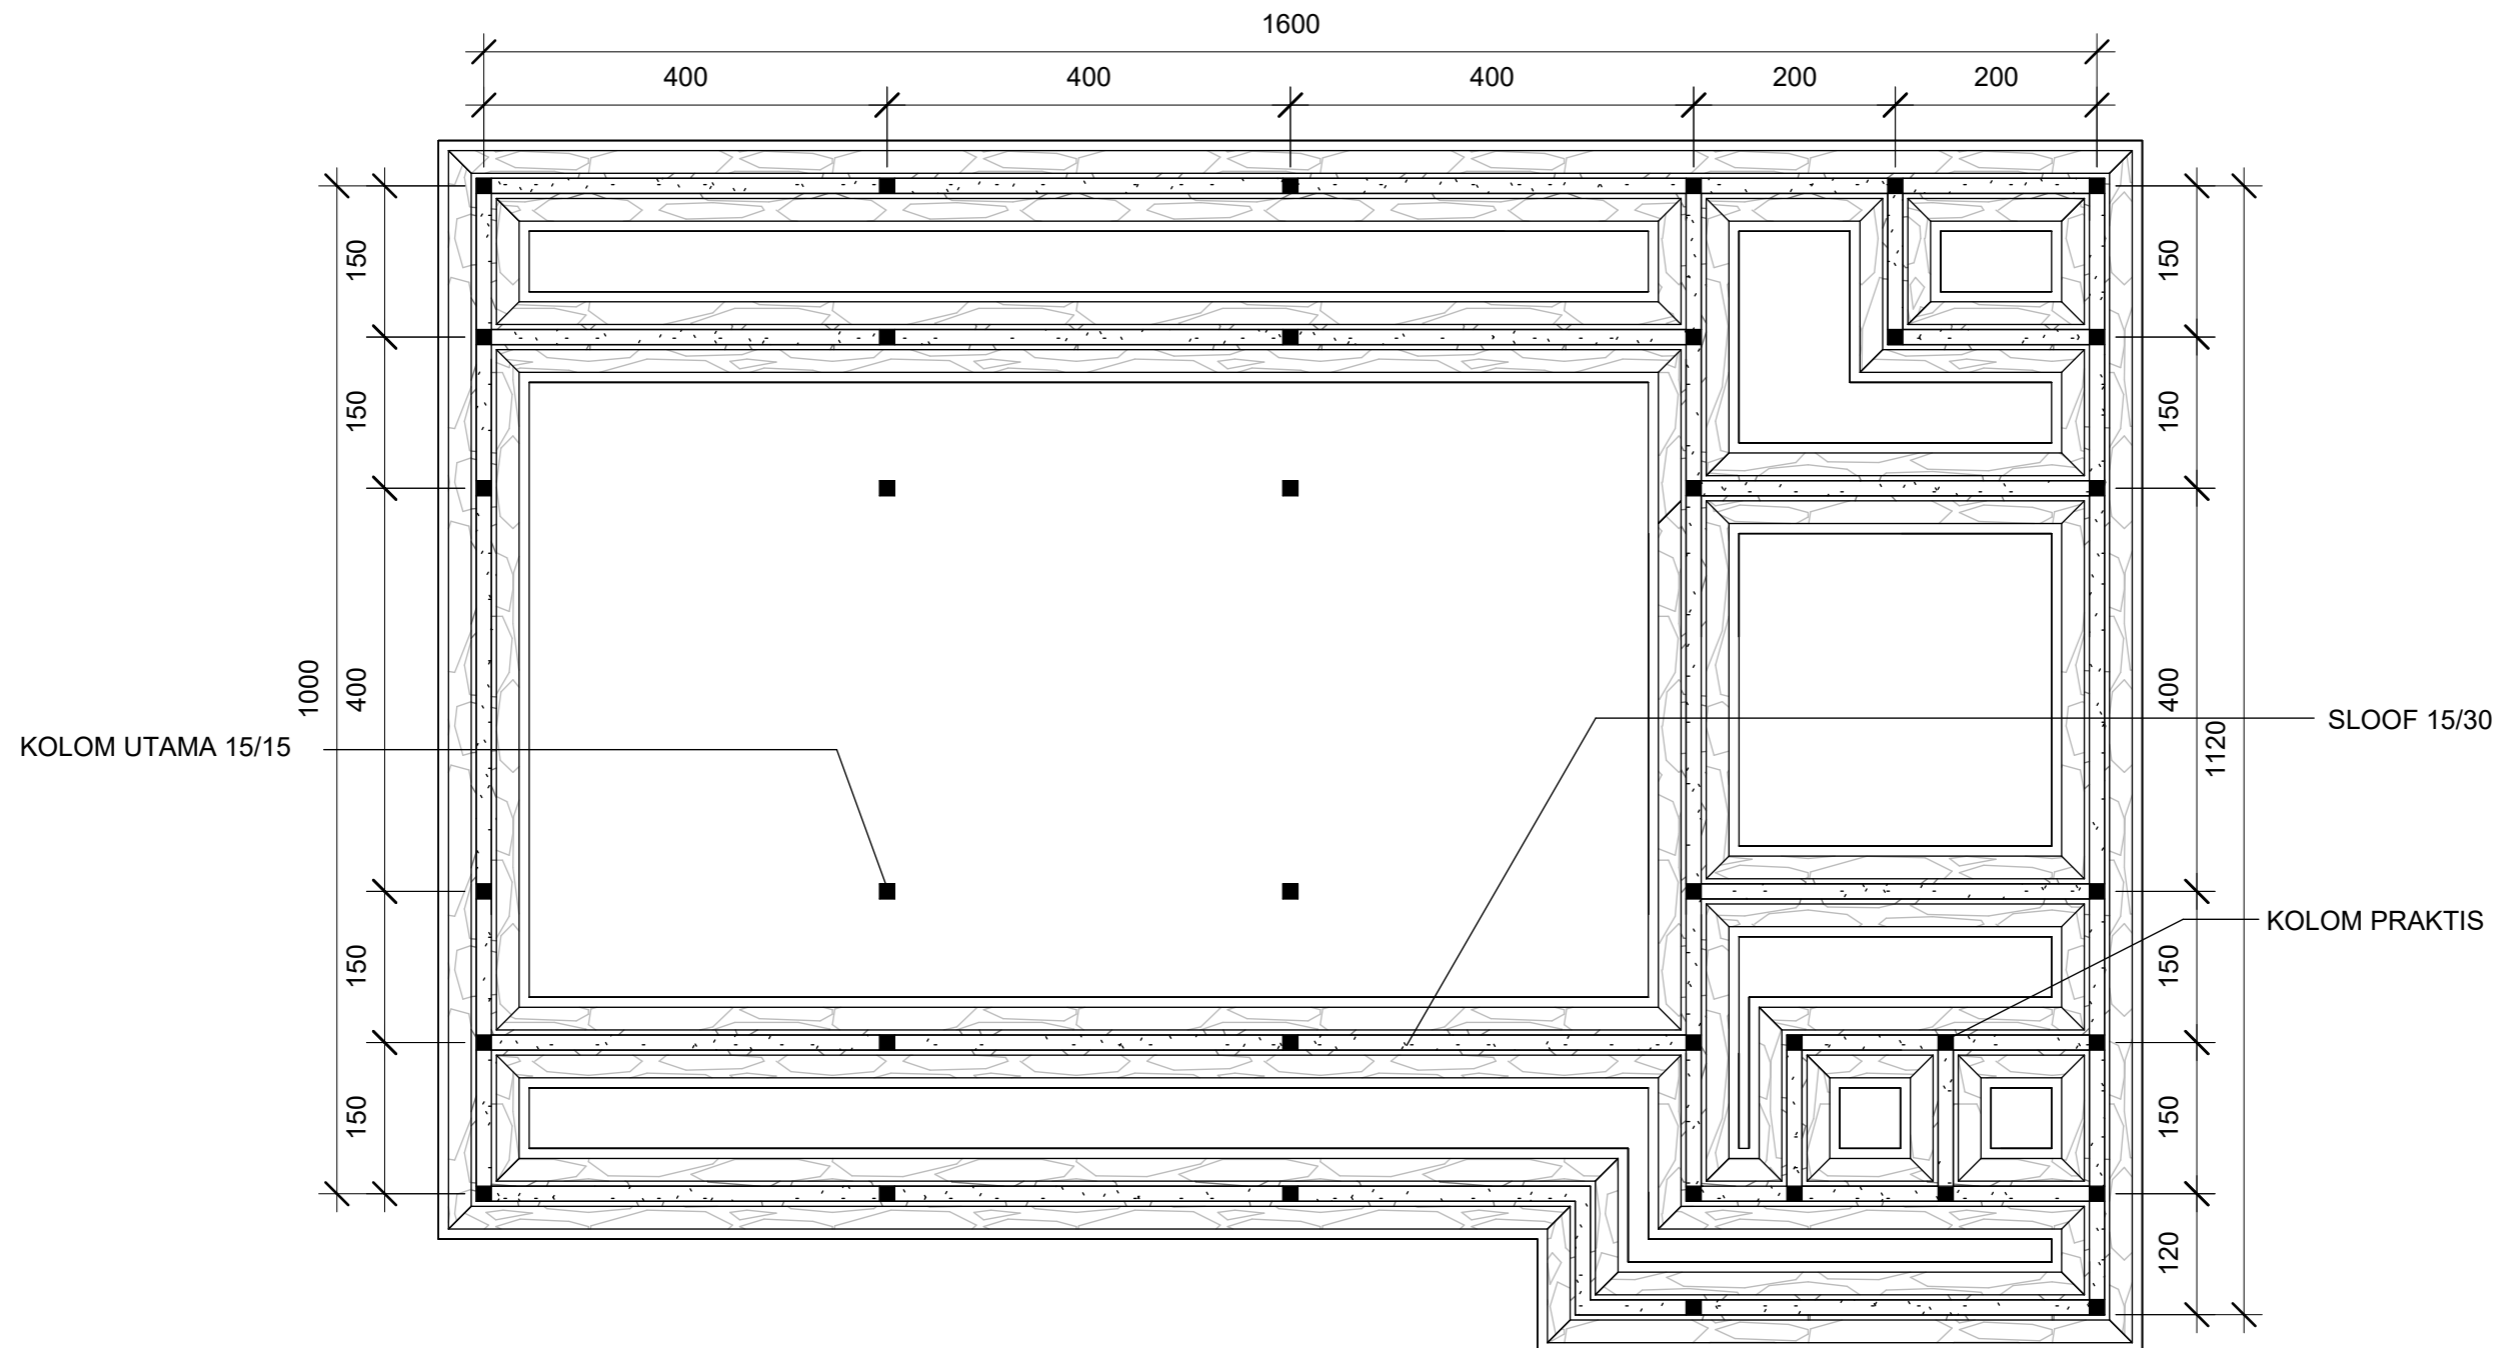
1 POT B-B  
1 : 80

 ARSITEKTUR TEKNIK ASANUDDIN	TUGAS AKHIR PERANCANGAN (LBE PERANCANGAN PERUMAHAN DAN LINGKUNGAN PERMUKIMAN)	DOSEN PEMBIMBING	MAHASISWA	JUDUL TUGAS AKHIR	NAMA GAMBAR	SKALA	NO. GAMBAR
		Dr. Ir. Hj. Idawarni J. Asmal, MT Dr. H. Edward Syarif, ST., MT	REZKY NURFADILAH SIHI D051181001	PENERAPAN <i>GREEN ARCHITECTURE</i> PADA PERMUKIMAN PESISIR DI KOTA BAUBAU SULAWESI TENGGERA	TAMPAK POTONGAN		

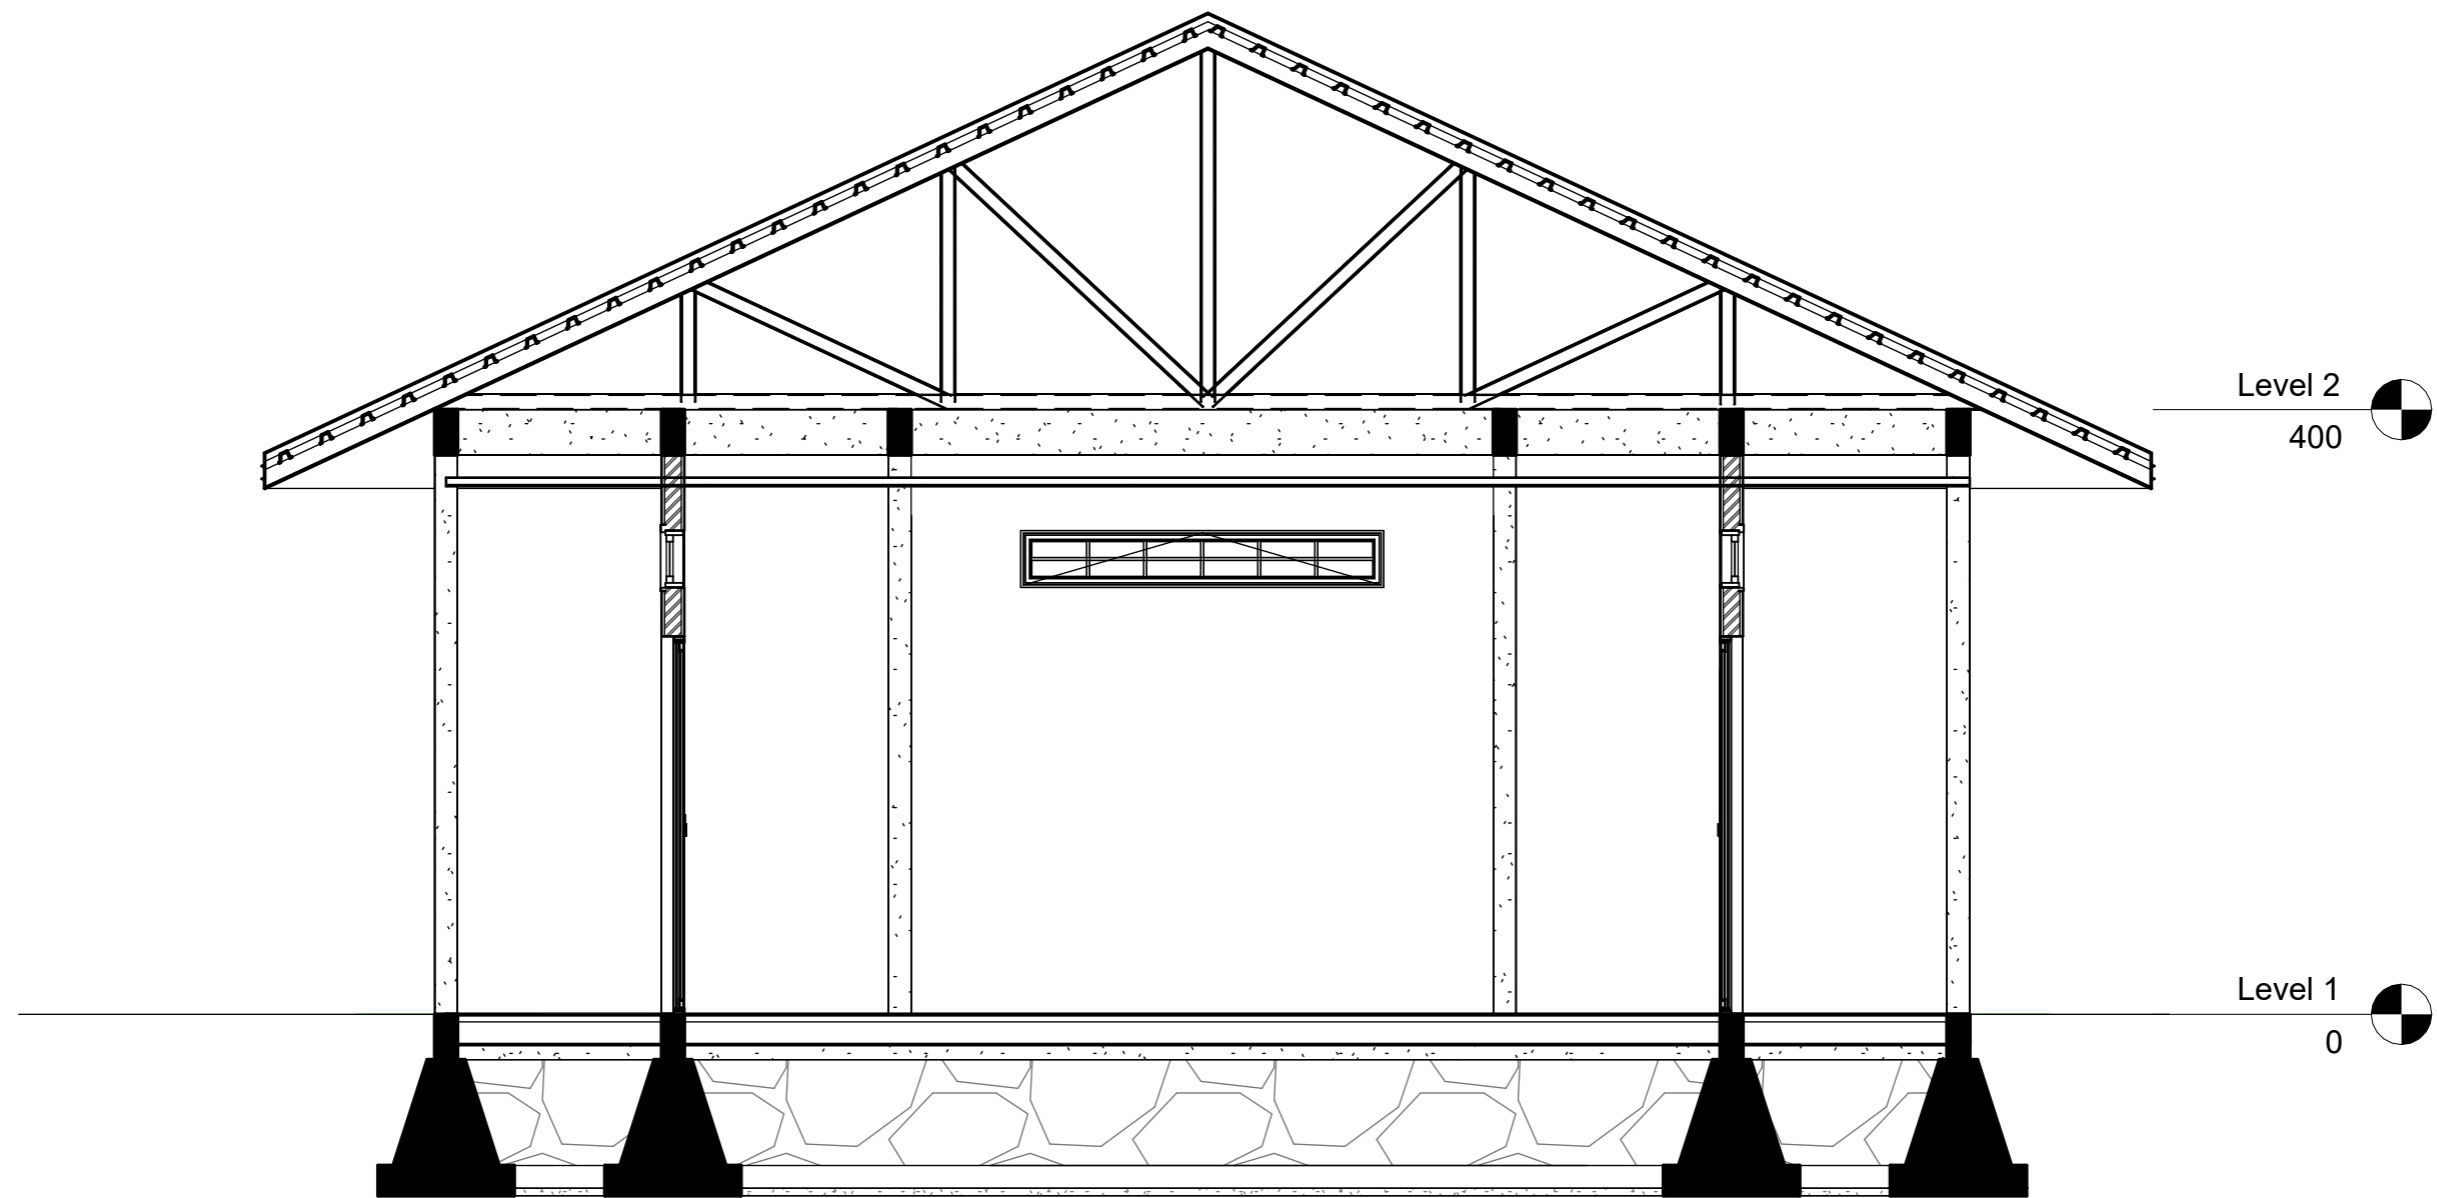
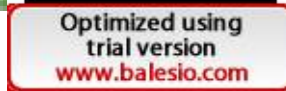



1 POT A-A  
1 : 50

 ARSITEKTUR TEKNIK ASANUDDIN	TUGAS AKHIR PERANCANGAN (LBE PERANCANGAN PERUMAHAN DAN LINGKUNGAN PERMUKIMAN)	DOSEN PEMBIMBING	MAHASISWA	JUDUL TUGAS AKHIR	NAMA GAMBAR	SKALA	NO. GAMBAR
Optimized using trial version <a href="http://www.balesio.com">www.balesio.com</a>		Dr. Ir. Hj. Idawarni J. Asmal, MT Dr. H. Edward Syarif, ST., MT	REZKY NURFADILAH SIHI D051181001	PENERAPAN <i>GREEN ARCHITECTURE</i> PADA PERMUKIMAN PESISIR DI KOTA BAUBAU SULAWESI TENGARA	TAMPAK POTONGAN		




1 RENCANA PERLETAKAN KOLOM DAN SLOOF  
1 : 75


 ARSITEKTUR TEKNIK ASANUDDIN	TUGAS AKHIR PERANCANGAN (LBE PERANCANGAN PERUMAHAN DAN LINGKUNGAN PERMUKIMAN)	DOSEN PEMBIMBING	MAHASISWA	JUDUL TUGAS AKHIR	NAMA GAMBAR	SKALA	NO. GAMBAR
		Dr. Ir. Hj. Idawarni J. Asmal, MT Dr. H. Edward Syarif, ST., MT	REZKY NURFADILAH SIHI D051181001	PENERAPAN <i>GREEN ARCHITECTURE</i> PADA PERMUKIMAN PESISIR DI KOTA BAUBAU SULAWESI TENGGARA	RENCANA KOLOM DAN SLOOF		

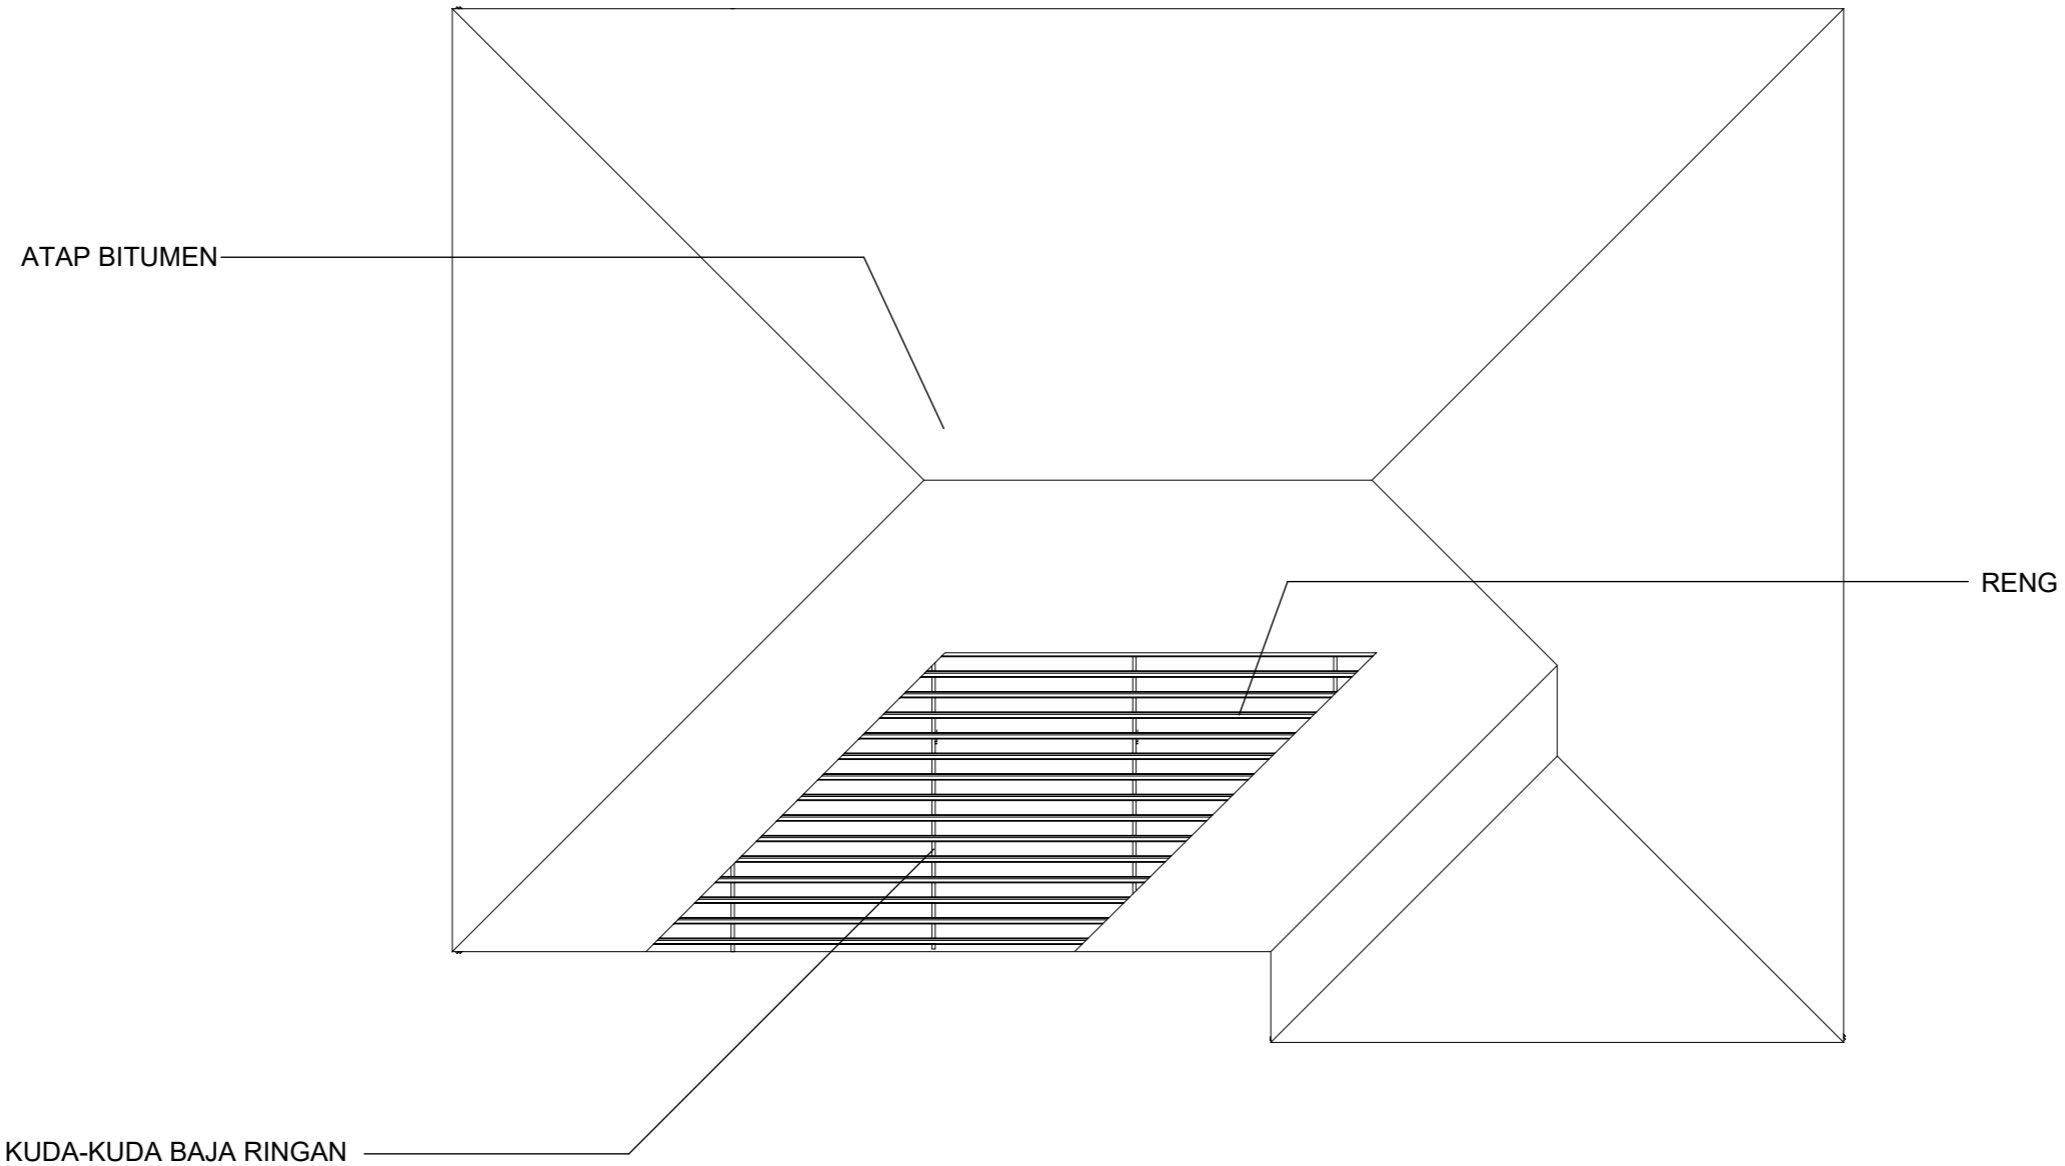

1 RENCANA ATAP  
1 : 100

 <p>Optimized using trial version <a href="http://www.balesio.com">www.balesio.com</a></p>	<p>ARSITEKTUR TEKNIK ASANUDDIN</p> <p>TUGAS AKHIR PERANCANGAN (LBE PERANCANGAN PERUMAHAN DAN LINGKUNGAN PERMUKIMAN)</p>	DOSEN PEMBIMBING	MAHASISWA	JUDUL TUGAS AKHIR	NAMA GAMBAR	SKALA	NO. GAMBAR
		<p>Dr. Ir. Hj. Idawarni J. Asmal, MT Dr. H. Edward Syarif, ST., MT</p>	<p>REZKY NURFADILAH SIHI D051181001</p>	<p>PENERAPAN <i>GREEN ARCHITECTURE</i> PADA PERMUKIMAN PESISIR DI KOTA BAUBAU SULAWESI TENGGARA</p>	<p>RENCANA ATAP</p>		



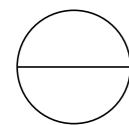

DENAH INTERIOR B.PERTEMUAN

SKALA 1:100



Optimized using  
trial version  
www.balesio.com

NO.	NAMA	JURUSAN	DOSEN PEMBIMBING	MAHASISWA/NIM	JUDUL TUGAS AKHIR	NAMA GAMBAR	SKALA	NO. HAL	PARAF/KETERANGAN
1	REZKY NURFADILAH SIHI	ARQUITECTURE	Dr. Ir Hj. Idawarni J. Asmal, MT Dr. H. Edward Syarif, ST., MT	REZKY NURFADILAH SIHI D051181001	PENERAPAN <i>GREEN ARCHITECTURE</i> PADA PERMUKIMAN PESISIR DI KOTA BAUBAU SULAWESI TENGGARA	DENAH INTERIOR	1:100		




Optimized using  
trial version  
[www.balesio.com](http://www.balesio.com)

FAKULTAS	TUJUAN AKHIR PERANCANGAN GEB. PERANCANGAN PERUBAHAN DAN LANSKAP DAN PERLUKAWAN	DOSEN PEMBIMBING	MAHASISWANYA	JUDUL TUGAS AKHIR	NAMA DAMBAK	ESKALA	NO. HAL	TAMBAH KETERANGAN
TEKNIK LINDAH		Dr. H. H. M. Mawardi J. Arif, MT Dr. H. Edward Syarif, ST., MT	REZKY MURYADILAH SH 0001101001	PENDEKATAN GREEN ARCHITECTURE PADA PERUMAHAN PESIR DI KOTA DAUHAU SULAWESI TENGGARA	PRESIDENTIF BANGUNAN			


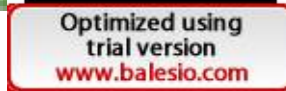


Optimized using  
trial version  
[www.balesio.com](http://www.balesio.com)

FAKULTAS	TUJUAN AKHIR PERANCANGAN (SPE. PERANCANGAN PERUBAHAN DAN LAMPUKUNAN PERMUKAWAN)	DOSEN PEMBIMBING	MAHASISWANYA	JUDUL TUGAS AKHIR	NAMA DAMBAK	EKALA	NO. HAL	TAMBAH KETERANGAN
TEKNIK ARSITEKTUR		Dr. H. H. M. Mawardi J. Arif, MT Dr. H. Edward Syarif, ST., MT	REZKY MURYADILAH DHI 0001101001	PENEBATAN GREEN ARCHITECTURE PADA PERUMAHAN PESIR DI KOTA DAUHAU SULAWESI TENGGARA	PRESIDENTI BANGUNAN			

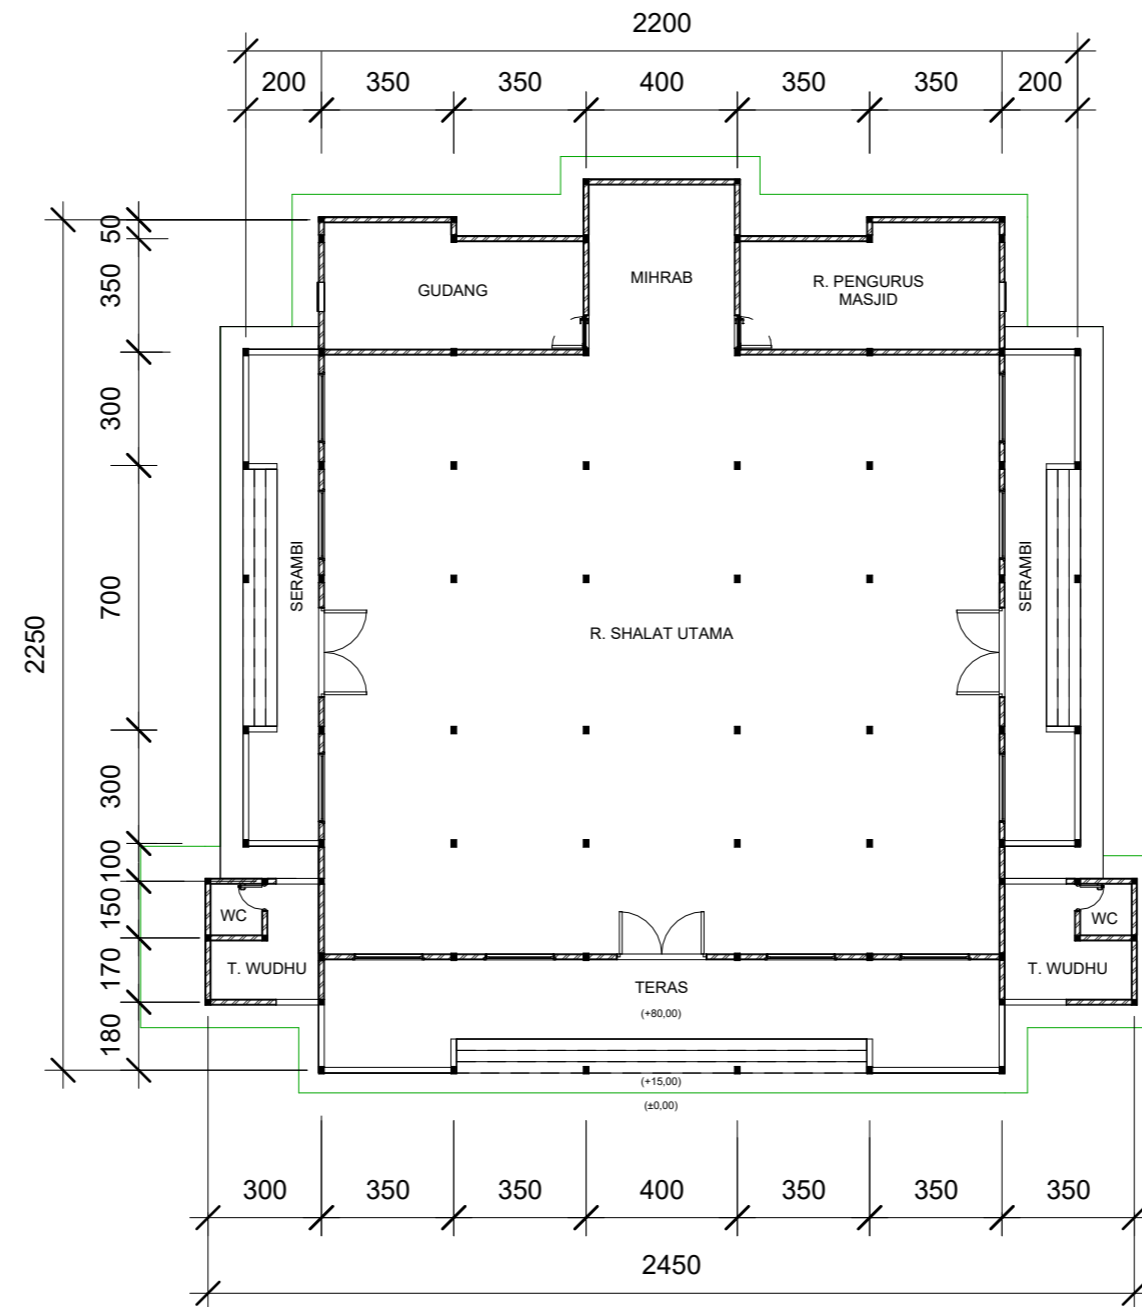

1 DENAH MASJID  
1 : 200

 ARSITEKTUR TEKNIK ASANUDDIN	TUGAS AKHIR PERANCANGAN (LBE PERANCANGAN PERUMAHAN DAN LINGKUNGAN PERMUKIMAN)	DOSEN PEMBIMBING	MAHASISWA	JUDUL TUGAS AKHIR	NAMA GAMBAR	SKALA	NO. GAMBAR
	TUGAS AKHIR PERANCANGAN (LBE PERANCANGAN PERUMAHAN DAN LINGKUNGAN PERMUKIMAN)	Dr. Ir. Hj. Idawarni J. Asmal, MT Dr. H. Edward Syarif, ST., MT	REZKY NURFADILAH SIHI D051181001	PENERAPAN <i>GREEN ARCHITECTURE</i> PADA PERMUKIMAN PESISIR DI KOTA BAUBAU SULAWESI TENGGARA	DENAH		




**TAMPAK DEPAN**  
 SKALA 1:150




**TAMPAK BELAKANG**  
 SKALA 1:150



Optimized using  
 trial version  
[www.balesio.com](http://www.balesio.com)

ARHITECTUR	TUGAS AKHIR PERANCANGAN (LBE PERANCANGAN PERUMAHAN DAN LINGKUNGAN PERMUKIMAN)	DOSEN PEMBIMBING	MAHASISWA/NIM	JUDUL TUGAS AKHIR	NAMA GAMBAR	SKALA	NO. HAL	PARAF/KETERANGAN
ARHITECTUR MUDDIN	TUGAS AKHIR PERANCANGAN (LBE PERANCANGAN PERUMAHAN DAN LINGKUNGAN PERMUKIMAN)	Dr. Ir Hj. Idawarni J. Asmal, MT Dr. H. Edward Syarif, ST., MT	REZKY NURFADILAH SIHI D051181001	PENERAPAN <i>GREEN ARCHITECTURE</i> PADA PERMUKIMAN PESISIR DI KOTA BAUBAU SULAWESI TENGGARA	TAMPAK BANGUNAN	1:150		




**TAMPAK S. KANAN**  
 SKALA 1:150





**TAMPAK S. KIRI**  
 SKALA 1:150




Optimized using  
 trial version  
[www.balesio.com](http://www.balesio.com)

ARHITECTUR	TUGAS AKHIR PERANCANGAN (LBE PERANCANGAN PERUMAHAN DAN LINGKUNGAN PERMUKIMAN)	DOSEN PEMBIMBING	MAHASISWA/NIM	JUDUL TUGAS AKHIR	NAMA GAMBAR	SKALA	NO. HAL	PARAF/KETERANGAN
ARHITECTUR MUDDIN	TUGAS AKHIR PERANCANGAN (LBE PERANCANGAN PERUMAHAN DAN LINGKUNGAN PERMUKIMAN)	Dr. Ir Hj. Idawarni J. Asmal, MT Dr. H. Edward Syarif, ST., MT	REZKY NURFADILAH SIHI D051181001	PENERAPAN <i>GREEN ARCHITECTURE</i> PADA PERMUKIMAN PESISIR DI KOTA BAUBAU SULAWESI TENGGARA	TAMPAK BANGUNAN	1:150		

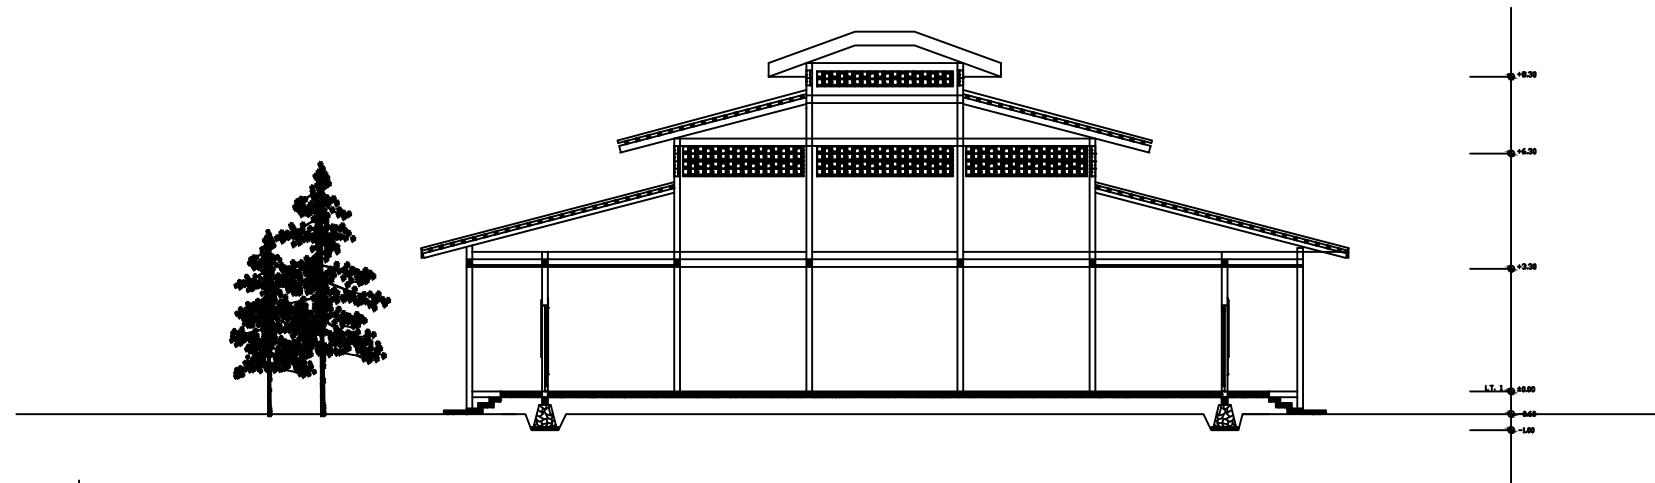

POTONGAN A-A  
SKALA 1:200

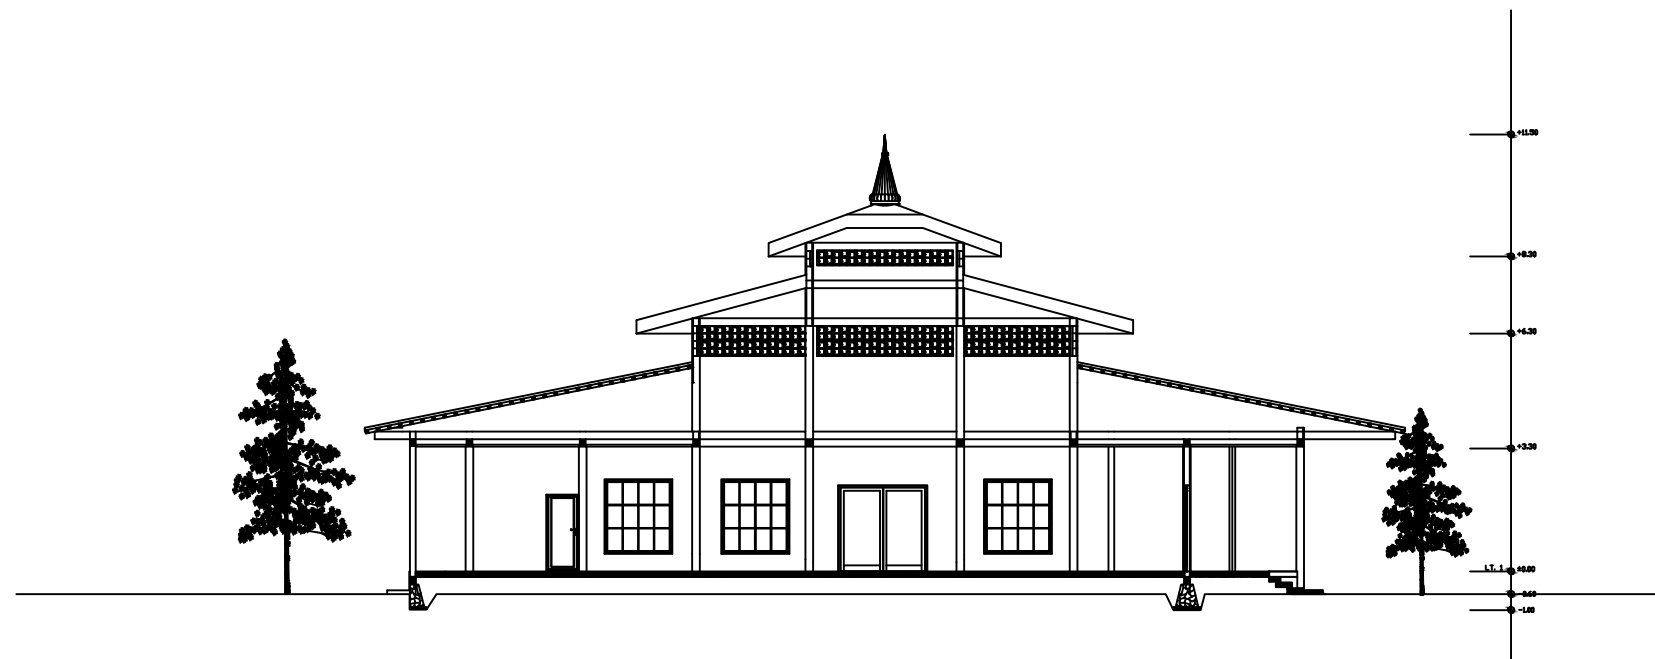


POTONGAN B-B  
SKALA 1:200




Optimized using  
trial version  
[www.balesio.com](http://www.balesio.com)  
UNIVERSITAS HASANUDDIN


	DOSEN PEMBIMBING	NAMA MAHASISWA	JUDUL TUGAS AKHIR	NAMA GAMBAR	SKALA	NO.HALAMAN	PARAF/ KETERANGAN
STUDIO AKHIR PERANCANGAN (LBE PERANCANGAN PERUMAHAN DAN LINGKUNGAN PERMUKIMAN)	Dr. Ir. H. Idawarni J Asmal, MT Dr. H. Edward Syarif, ST., MT	REZKY NURFADILAH SIHI D051181001	PENERAPAN <i>GREEN ARCHITECTURE</i> PADA PERMUKIMAN PESISIR DI KOTA BAUBAU SULAWESI TENGGARA	POTONGAN	1:200		

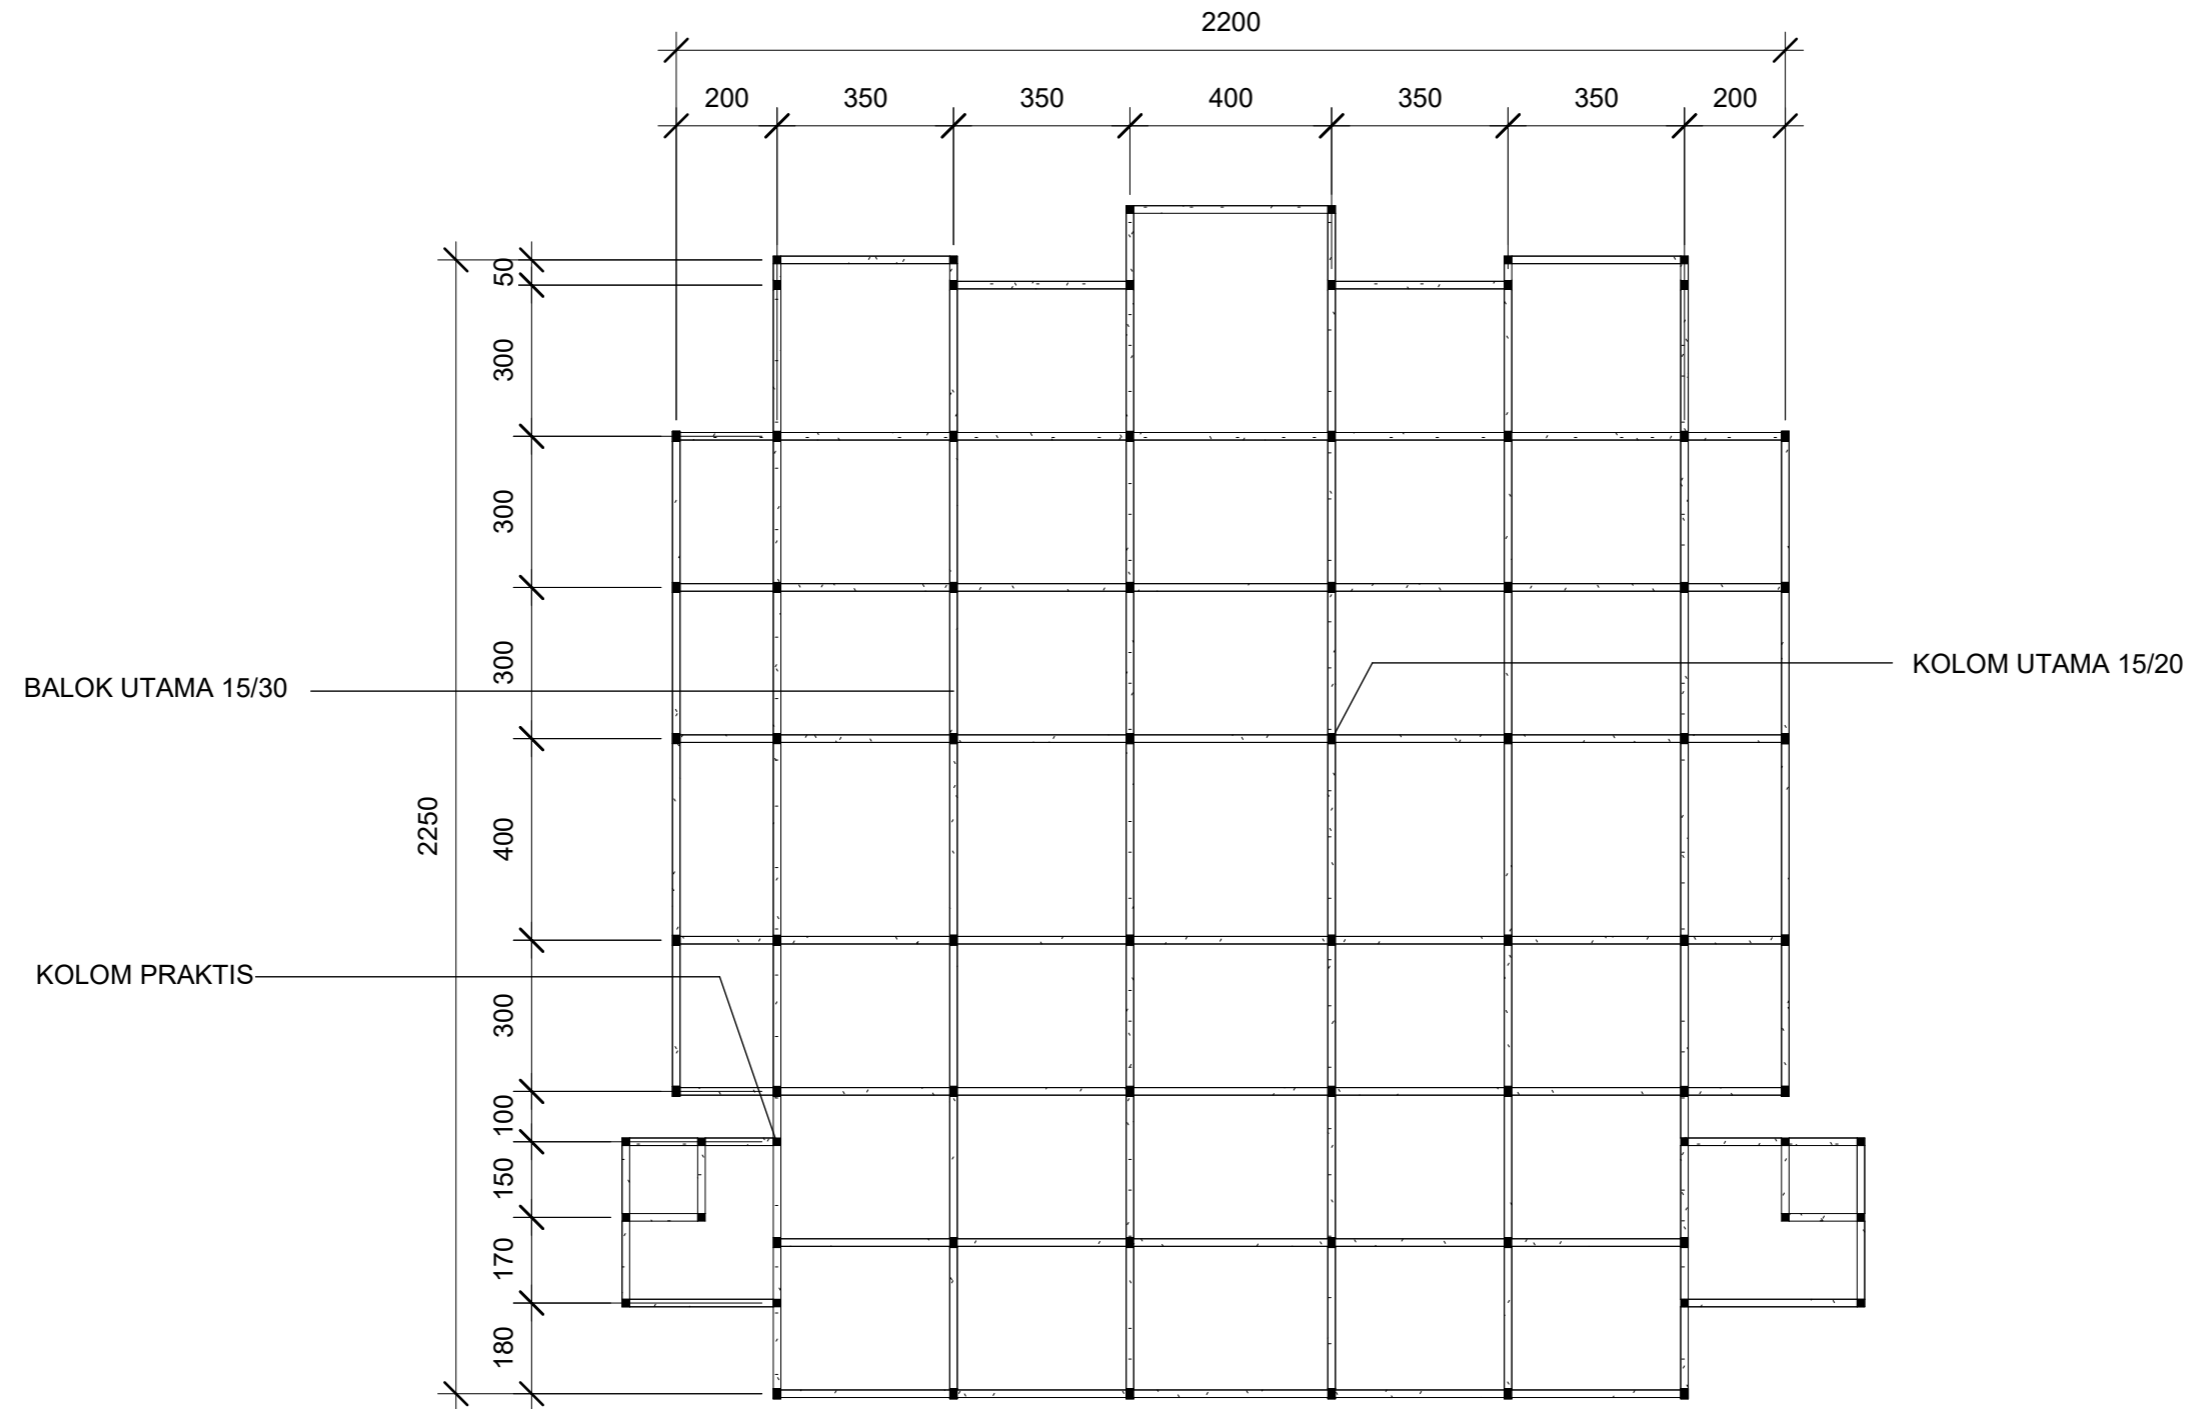


1 RENCANA PERLETAKAN KOLOM DAN BALOK  
1 : 150


 <p>Optimized using trial version <a href="http://www.balesio.com">www.balesio.com</a></p>	<p>ARSITEKTUR TEKNIK ASANUDDIN</p> <p>TUGAS AKHIR PERANCANGAN (LBE PERANCANGAN PERUMAHAN DAN LINGKUNGAN PERMUKIMAN)</p>	DOSEN PEMBIMBING	MAHASISWA	JUDUL TUGAS AKHIR	NAMA GAMBAR	SKALA	NO. GAMBAR
		<p>Dr. Ir. Hj. Idawarni J. Asmal, MT Dr. H. Edward Syarif, ST., MT</p>	<p>REZKY NURFADILAH SIHI D051181001</p>	<p>PENERAPAN <i>GREEN ARCHITECTURE</i> PADA PERMUKIMAN PESISIR DI KOTA BAUBAU SULAWESI TENGGARA</p>	<p>RENCANA KOLOM DAN BALOK</p>		



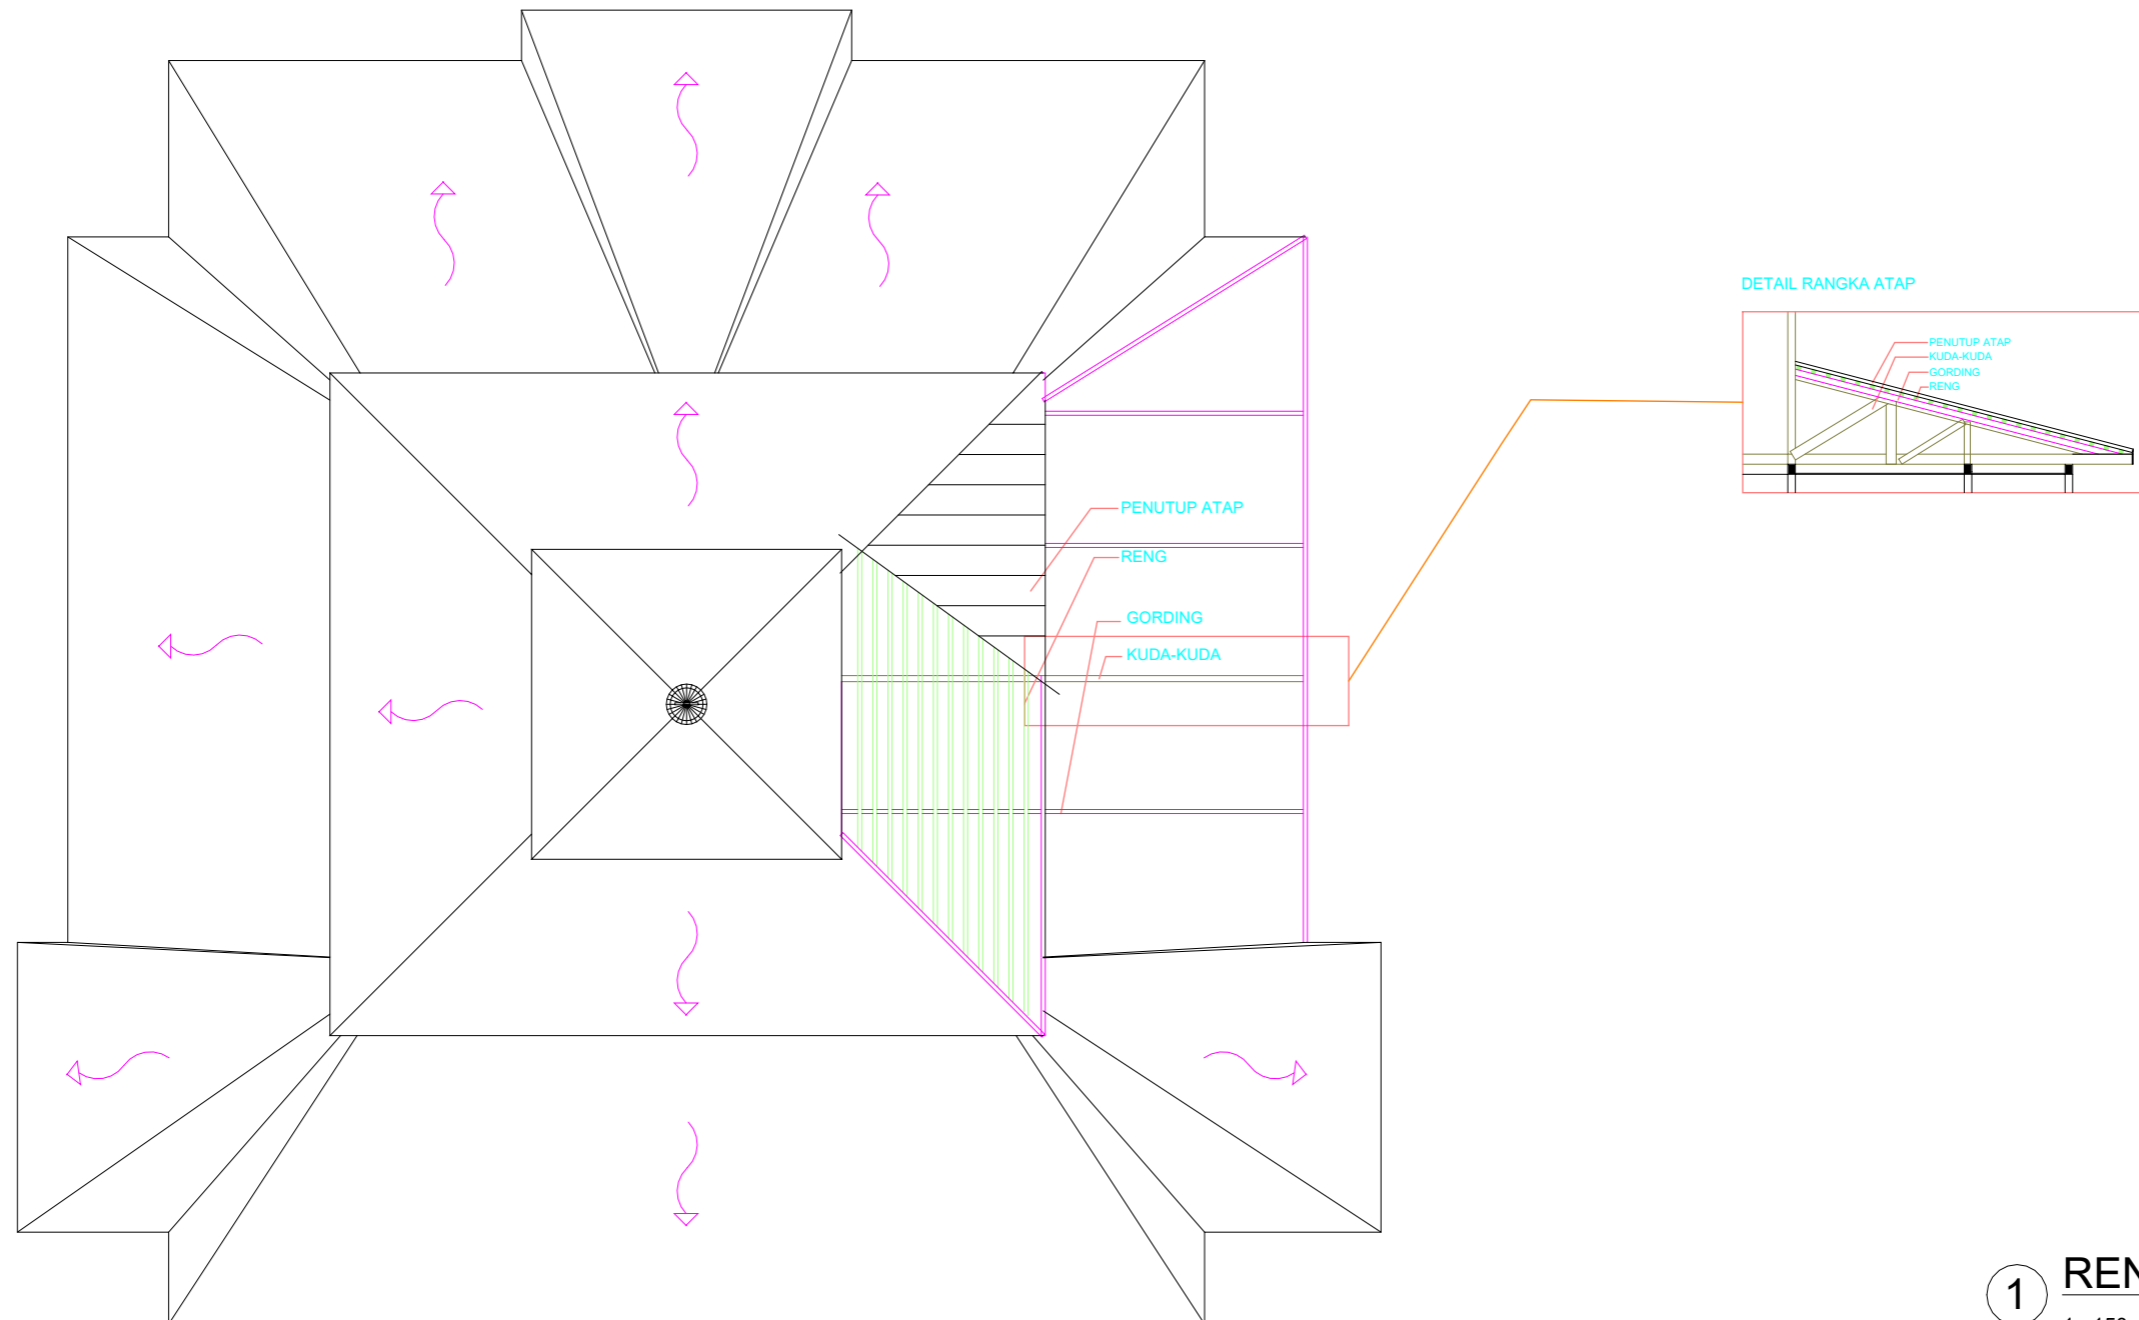

1 RENCANA ATAP  
1 : 150

 <p>Optimized using trial version <a href="http://www.balesio.com">www.balesio.com</a></p>	<p>ARSITEKTUR TEKNIK ASANUDDIN</p> <p>TUGAS AKHIR PERANCANGAN (LBE PERANCANGAN PERUMAHAN DAN LINGKUNGAN PERMUKIMAN)</p>	DOSEN PEMBIMBING	MAHASISWA	JUDUL TUGAS AKHIR	NAMA GAMBAR	SKALA	NO. GAMBAR
		<p>Dr. Ir. Hj. Idawarni J. Asmal, MT Dr. H. Edward Syarif, ST., MT</p>	<p>REZKY NURFADILAH SIHI D051181001</p>	<p>PENERAPAN <i>GREEN ARCHITECTURE</i> PADA PERMUKIMAN PESISIR DI KOTA BAUBAU SULAWESI TENGGARA</p>	<p>RENCANA ATAP</p>		

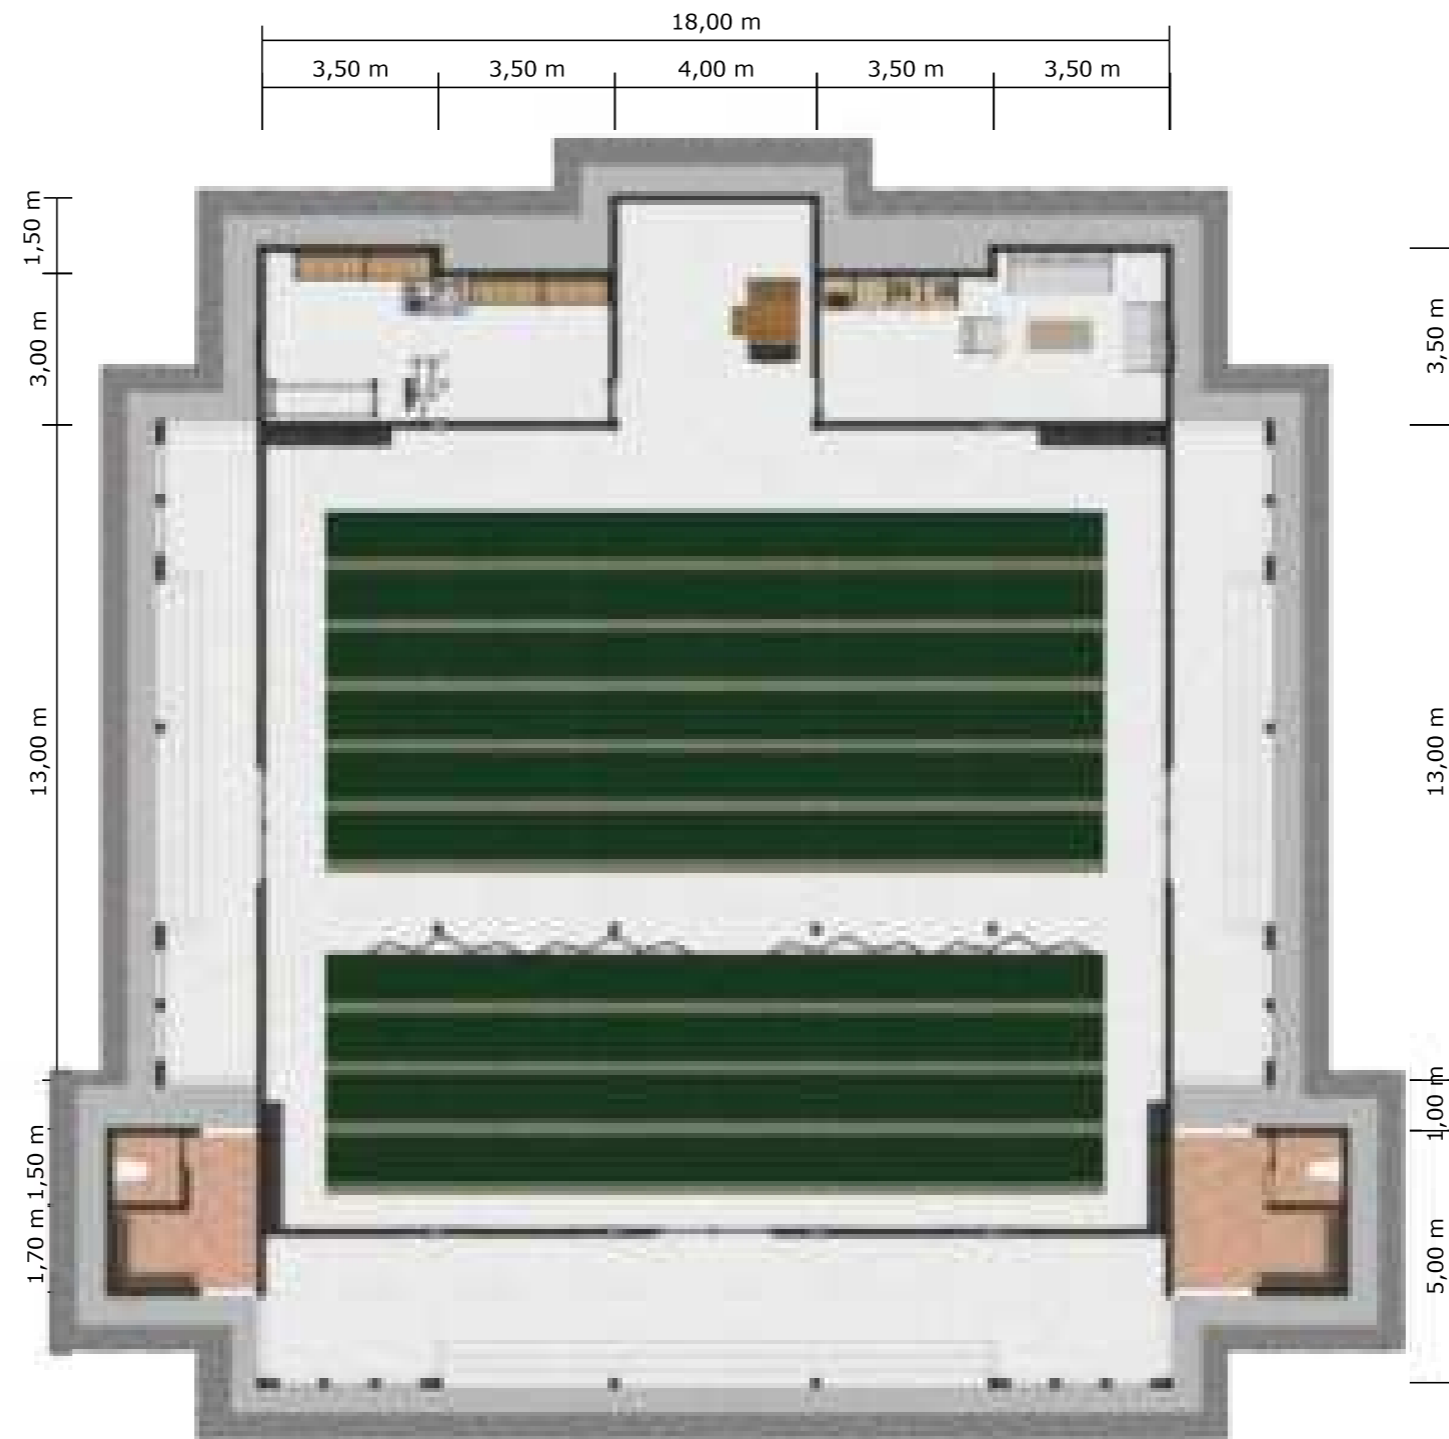

DENAH INTERIOR MASJID  
SKALA 1:150



Optimized using  
trial version  
www.balesio.com

ARQUITEKTUR  
MUHAMMAD NUDDIN

TUGAS AKHIR  
PERANCANGAN  
(LBE PERANCANGAN  
PERUMAHAN DAN  
LINGKUNGAN  
PERMUKIMAN)

DOSEN PEMBIMBING

Dr. Ir Hj. Idawarni J. Asmal, MT  
Dr. H. Edward Syarif, ST., MT

MAHASISWA/NIM

REZKY NURFADILAH SIHI  
D051181001

JUDUL TUGAS AKHIR

PENERAPAN *GREEN*  
*ARCHITECTURE* PADA  
PERMUKIMAN PESISIR DI KOTA  
BAUBAU SULAWESI TENGGARA

NAMA GAMBAR

DENAH  
INTERIOR



SKALA

1:150


NO. HAL


PARAF/KETERANGAN




 ARSITEKTUR TEKNIK ASANUDDIN	TUGAS AKHIR PERANCANGAN (LBE PERANCANGAN PERUMAHAN DAN LINGKUNGAN PERMUKIMAN)	DOSEN PEMBIMBING	MAHASISWA	JUDUL TUGAS AKHIR	NAMA GAMBAR	SKALA	NO. GAMBAR
		Dr. Ir. Hj. Idawarni J. Asmal, MT Dr. H. Edward Syarif, ST., MT	REZKY NURFADILAH SIHI D051181001	PENERAPAN <i>GREEN            ARCHITECTURE</i> PADA PERMUKIMAN PESISIR DI KOTA BAUBAU SULAWESI TENGGARA	TAMPAK PRESPEKTIF		



		DOSEN PEMBIMBING	MAHASISWA	JUDUL TUGAS AKHIR	NAMA GAMBAR	SKALA	NO. GAMBAR
 <p>           ARSITEKTUR            TEKNIK            ASANUDDIN         </p>	<p>           TUGAS AKHIR            PERANCANGAN            (LBE PERANCANGAN            PERUMAHAN DAN            LINGKUNGAN            PERMUKIMAN)         </p>	<p>           Dr. Ir. Hj. Idawarni J. Asmal, MT            Dr. H. Edward Syarif, ST., MT         </p>	<p>           REZKY            NURFADILAH SIHI            D051181001         </p>	<p>           PENERAPAN <i>GREEN            ARCHITECTURE</i>            PADA PERMUKIMAN            PESISIR DI KOTA            BAUBAU SULAWESI            TENGGARA         </p>	<p>           TAMPAK            PRESPEKTIF         </p>		

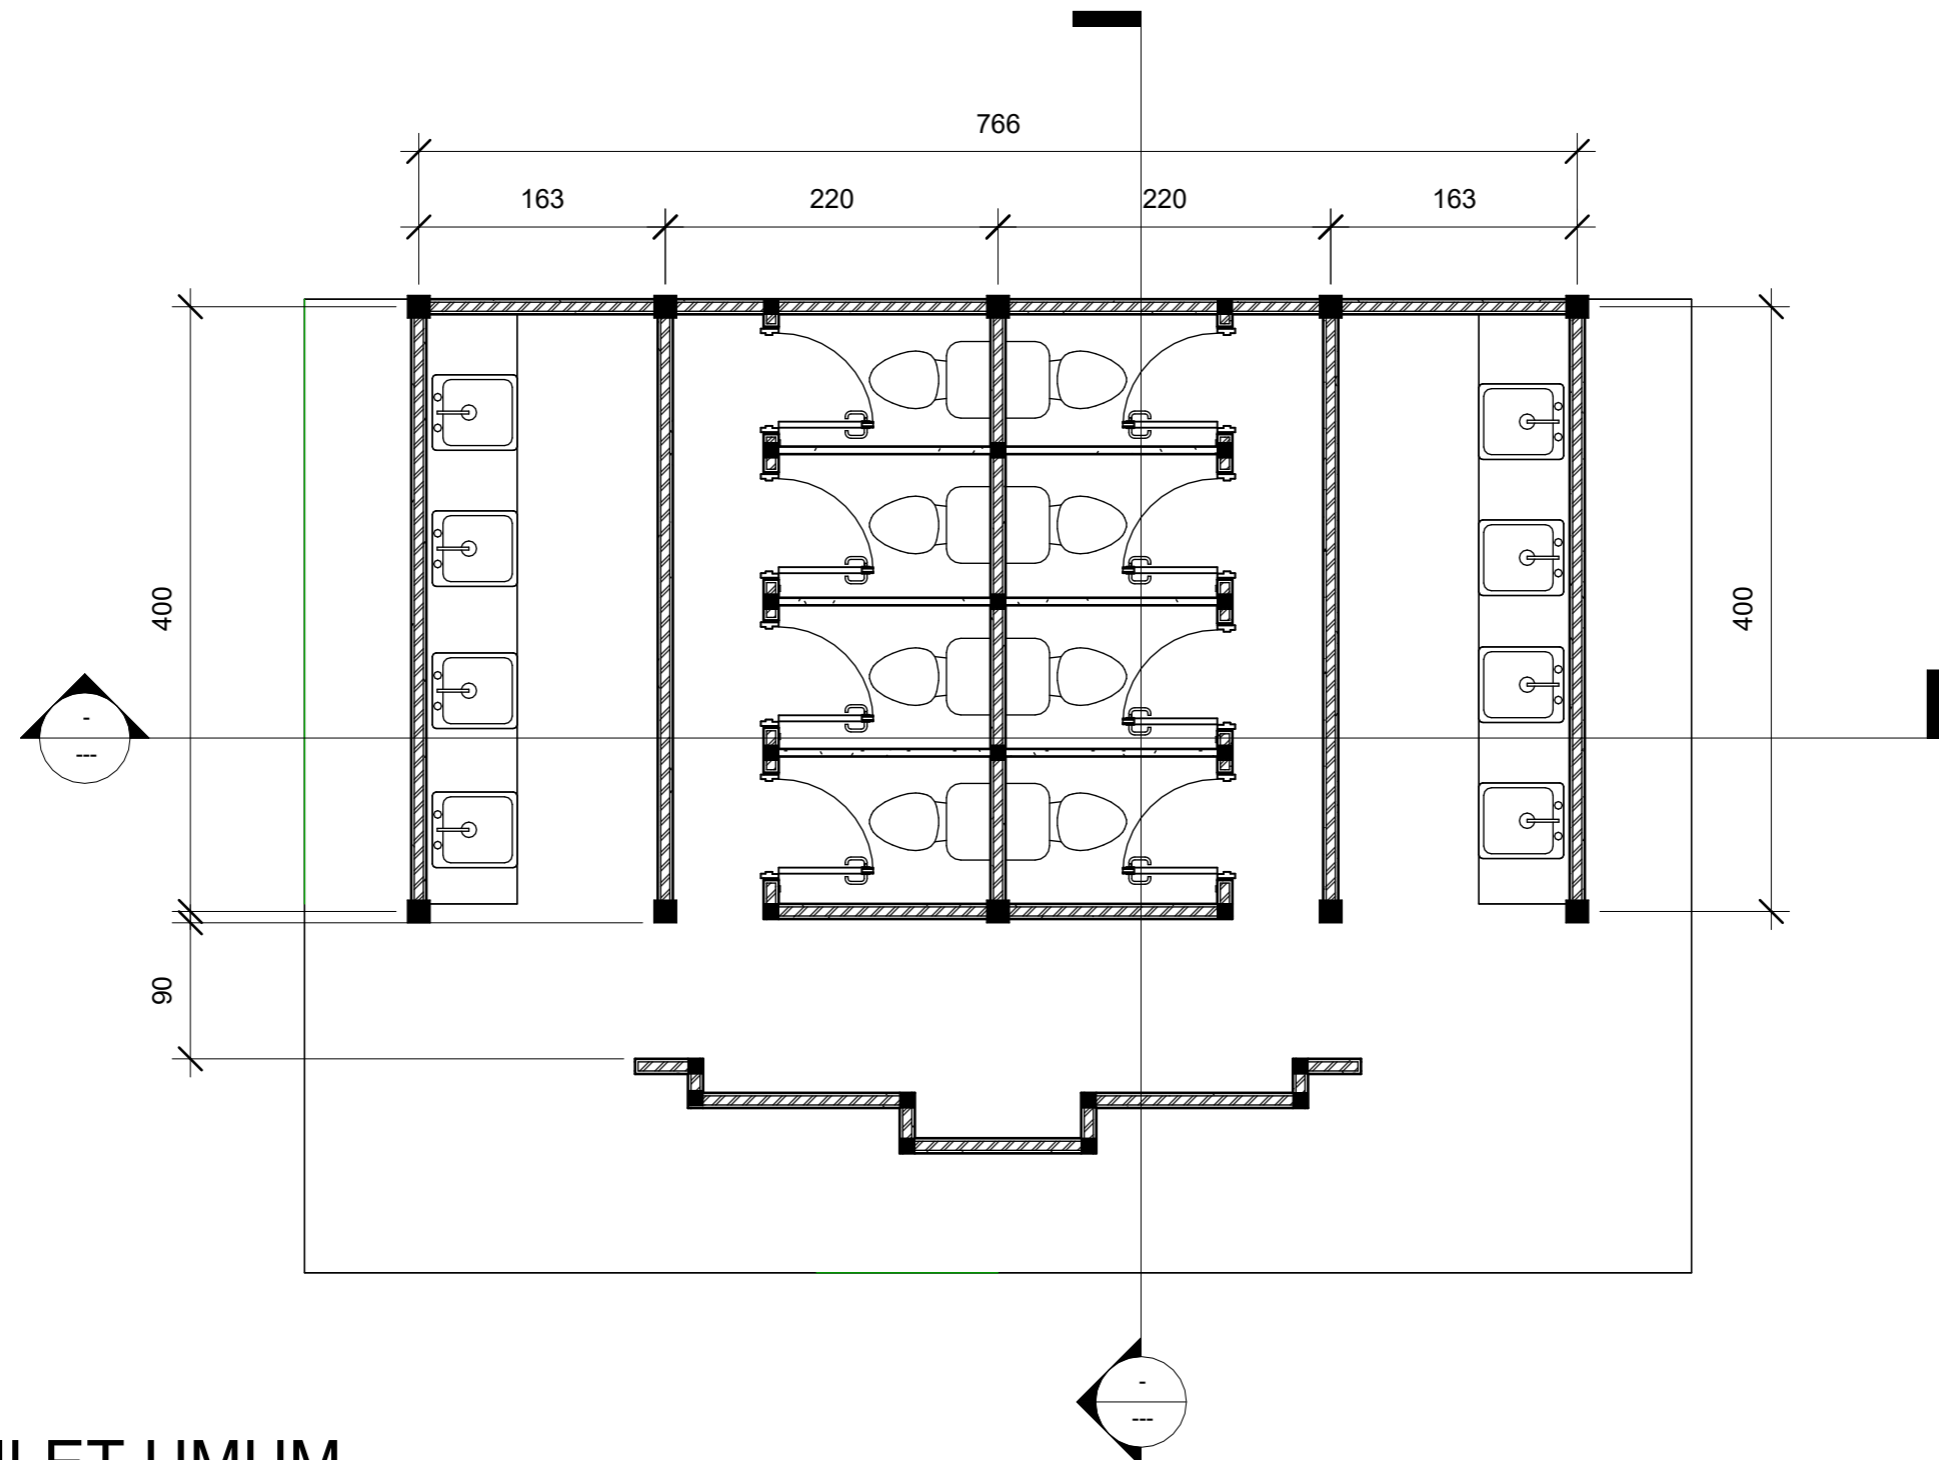


1 DENAH TOILET UMUM  
1 : 50

 <p>Optimized using trial version <a href="http://www.balesio.com">www.balesio.com</a></p>	<p>ARSITEKTUR TEKNIK ASANUDDIN</p> <p>TUGAS AKHIR PERANCANGAN (LBE PERANCANGAN PERUMAHAN DAN LINGKUNGAN PERMUKIMAN)</p>	DOSEN PEMBIMBING	MAHASISWA	JUDUL TUGAS AKHIR	NAMA GAMBAR	SKALA	NO. GAMBAR
		<p>Dr. Ir. Hj. Idawarni J. Asmal, MT Dr. H. Edward Syarif, ST., MT</p>	<p>REZKY NURFADILAH SIHI D051181001</p>	<p>PENERAPAN <i>GREEN ARCHITECTURE</i> PADA PERMUKIMAN PESISIR DI KOTA BAUBAU SULAWESI TENGGARA</p>	<p>DENAH</p>		



TAMPAK DEPAN  
SKALA 1:50

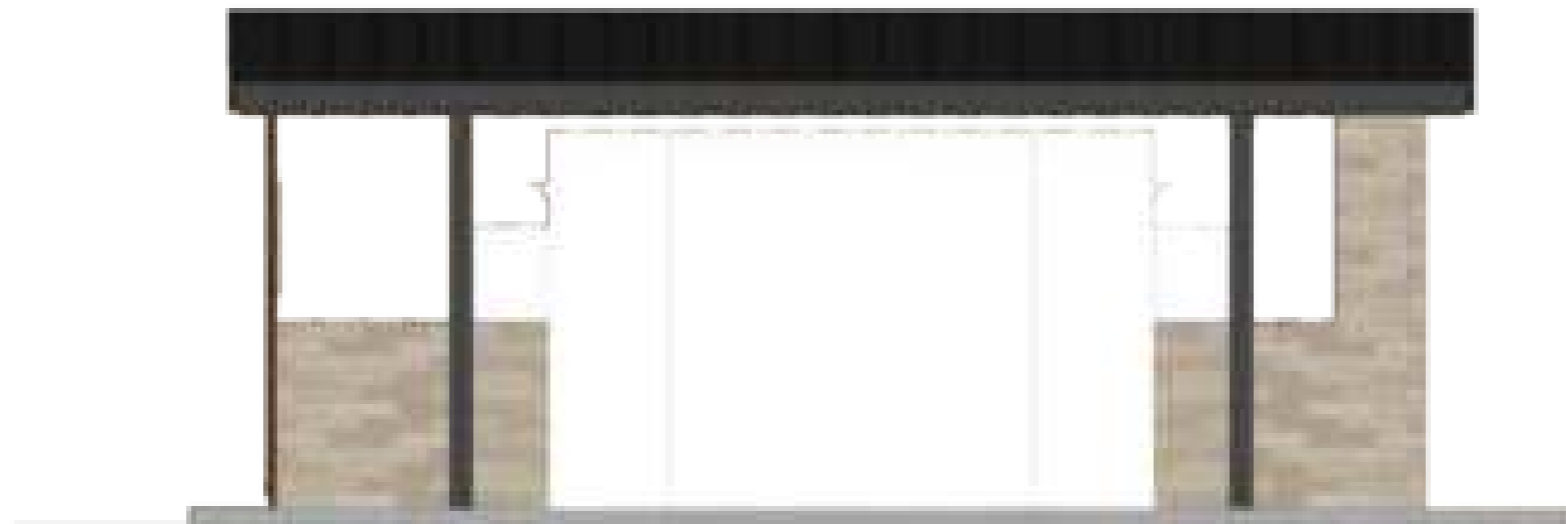

TAMPAK BELAKANG  
SKALA 1:50



Optimized using  
trial version  
www.balesio.com

REKTUR	TUGAS AKHIR PERANCANGAN (LBE PERANCANGAN PERUMAHAN DAN LINGKUNGAN PERMUKIMAN)	DOSEN PEMBIMBING	MAHASISWA/NIM	JUDUL TUGAS AKHIR	NAMA GAMBAR	SKALA	NO. HAL	PARAF/KETERANGAN
UDDIN		Dr. Ir Hj. Idawarni J. Asmal, MT Dr. H. Edward Syarif, ST., MT	REZKY NURFADILAH SIHI D051181001	PENERAPAN <i>GREEN ARCHITECTURE</i> PADA PERMUKIMAN PESISIR DI KOTA BAUBAU SULAWESI TENGGARA	TAMPAK BANGUNAN	1:50		



TAMPAK SAMPING KANAN  
SKALA 1:50




TAMPAK SAMPING KIRI  
SKALA 1:50





Optimized using  
trial version  
www.balesio.com


ARKITECTUR	TUGAS AKHIR PERANCANGAN (LBE PERANCANGAN PERUMAHAN DAN LINGKUNGAN PERMUKIMAN)	DOSEN PEMBIMBING	MAHASISWA/NIM	JUDUL TUGAS AKHIR	NAMA GAMBAR	SKALA	NO. HAL	PARAF/KETERANGAN
ABDULLAH MUJIB		Dr. Ir Hj. Idawarni J. Asmal, MT Dr. H. Edward Syarif, ST., MT	REZKY NURFADILAH SIHI D051181001	PENERAPAN <i>GREEN ARCHITECTURE</i> PADA PERMUKIMAN PESISIR DI KOTA BAUBAU SULAWESI TENGGARA	TAMPAK BANGUNAN	1:50		

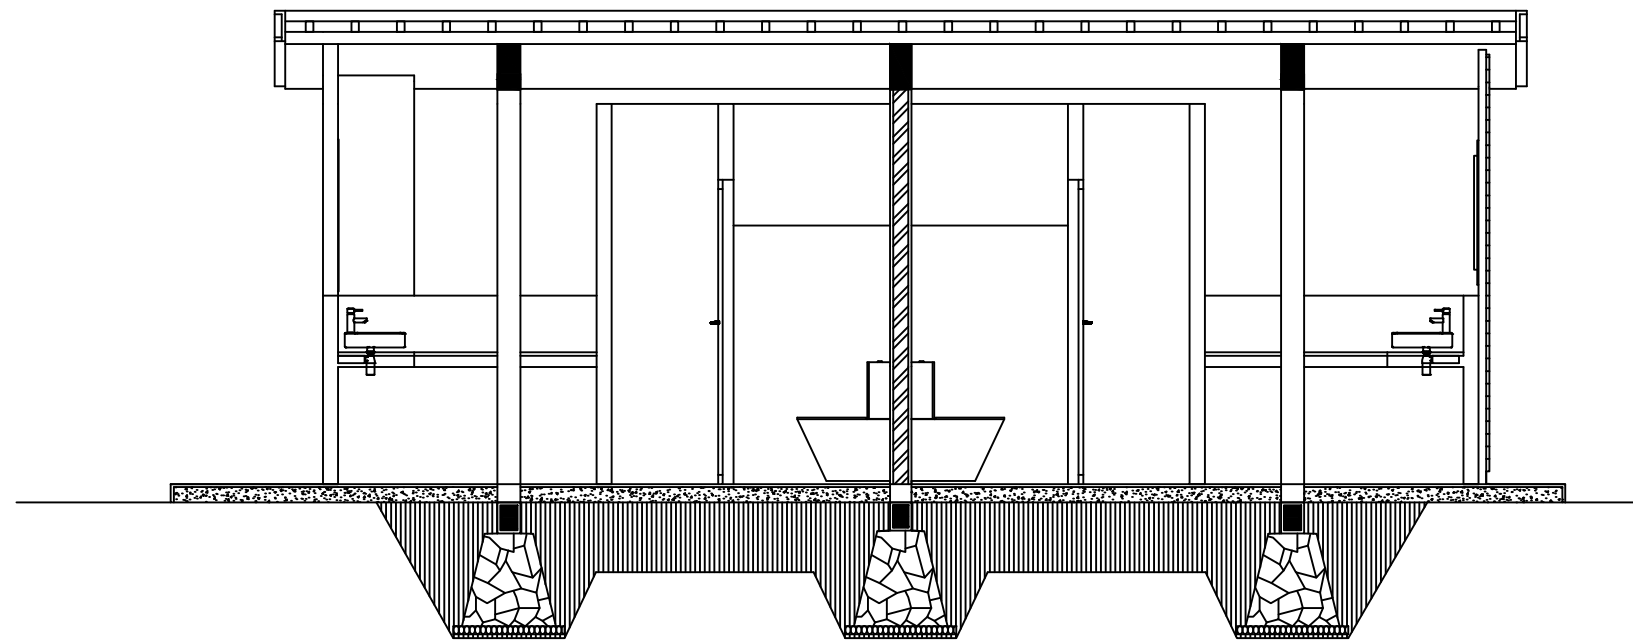

POT A-A  
SKALA 1/50

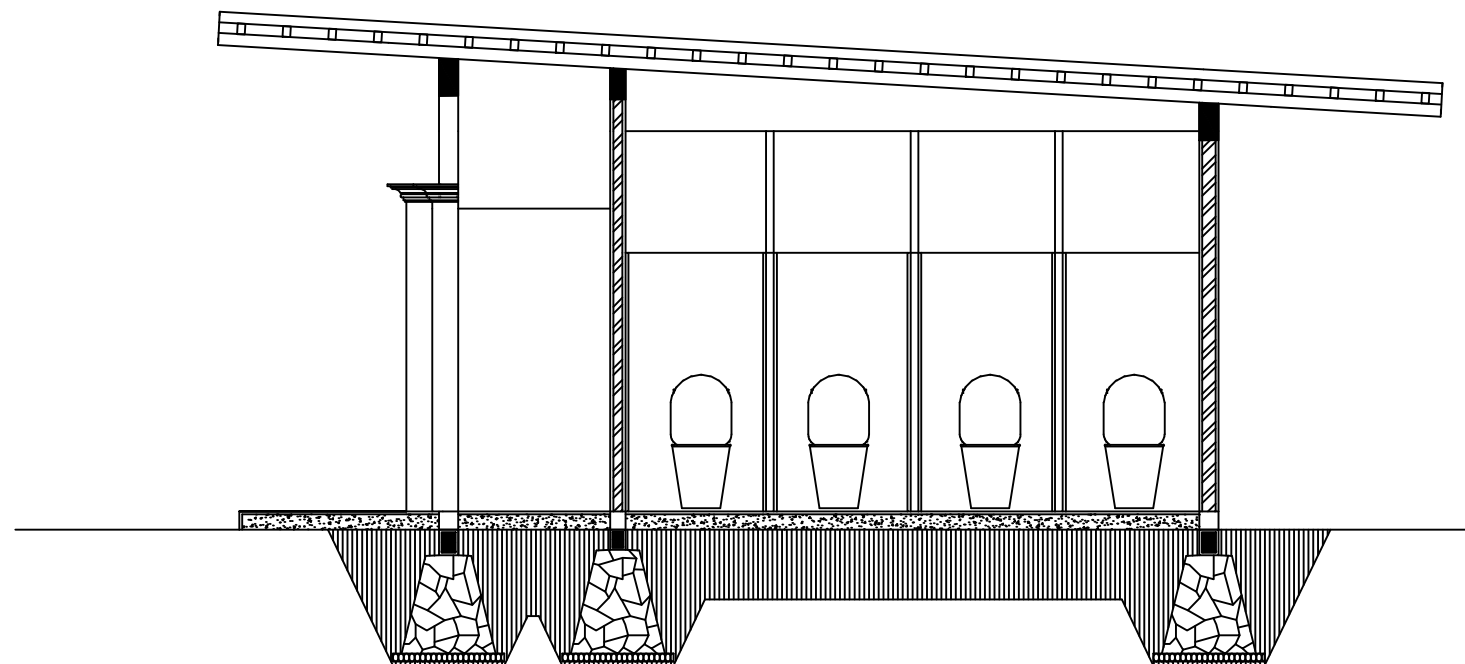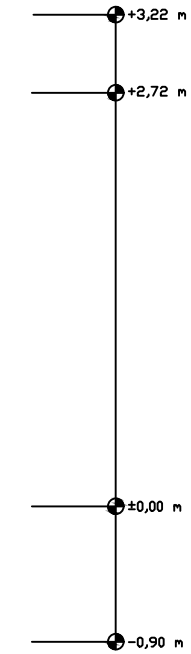

POT B-B  
SKALA 1/50

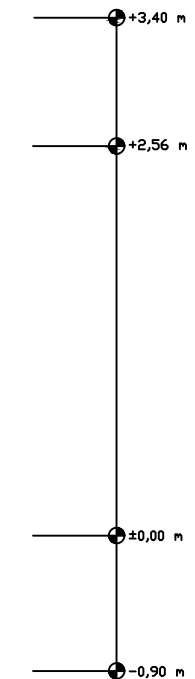


Optimized using  
trial version  
[www.balesio.com](http://www.balesio.com)

ARSITEKTUR  
S TEKNIK  
UNIVERSITAS HASANUDDIN

STUDIO AKHIR  
AKHIR PERANCANGAN  
(LBE PERANCANGAN  
PERUMAHAN DAN  
LINGKUNGAN  
PERMUKIMAN)

DOSEN PEMBIMBING	JUDUL TUGAS AKHIR	NAMA/NIM	NAMA GAMBAR	SKALA	NO.GAMBAR	JUMLAH HLM	PARAF/KETERANGAN
Dr. Ir. H. Idawarni J asmal., MT Dr. H. Edward Syarif, ST., MT	PENERAPAN GREEN ARCHITECTURE PADA PERMUKIMAN PESISIR DI KOTA BAUBAU SULAWESI TENGGARA	REZKY NURFADILAH SIHI D051181001	TAMPAK POTONGAN	1 : 50			




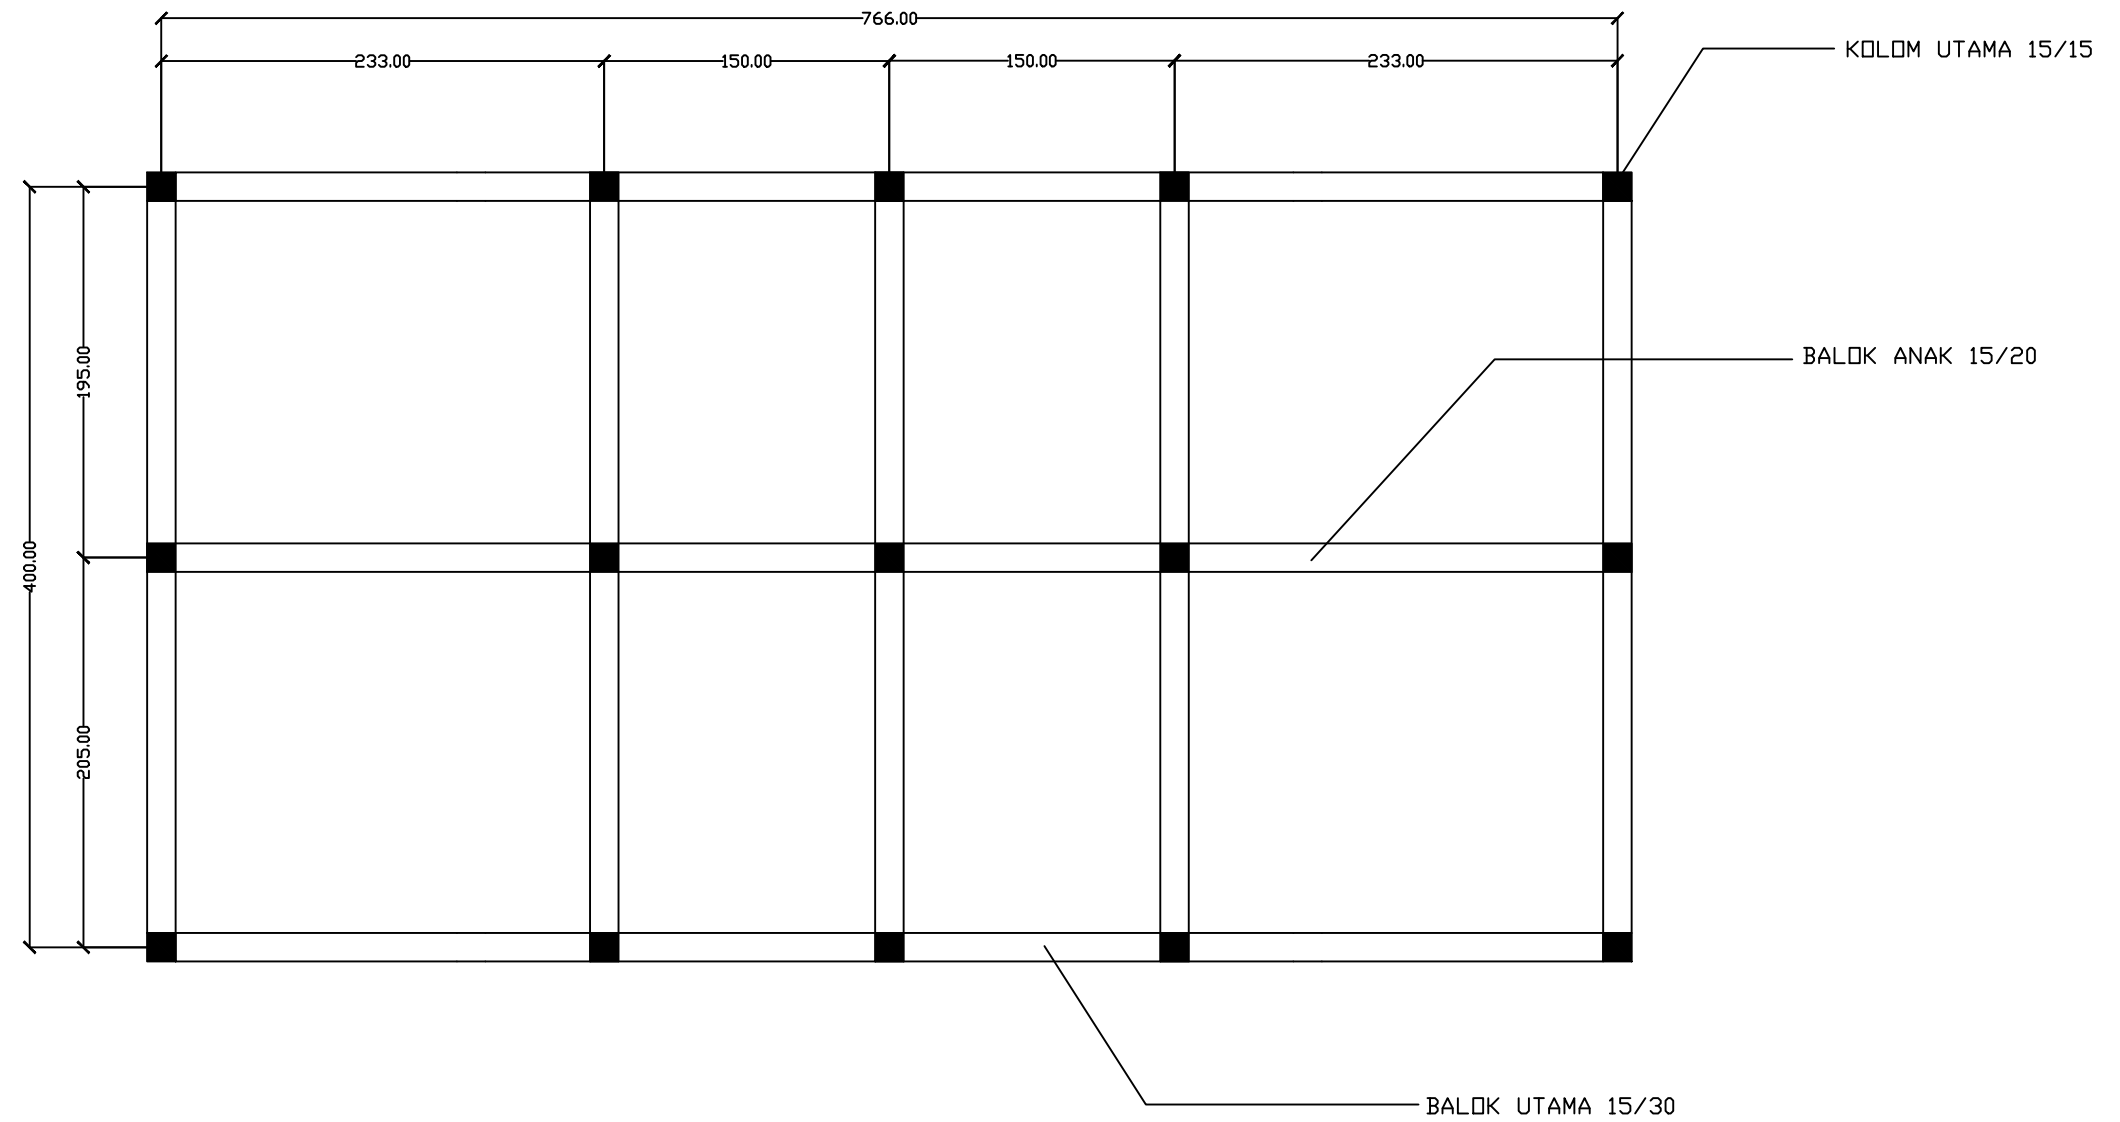

RENCANA KOLOM DAN BALOK  
SKALA 1:40



	STUDIO AKHIR	DOSEN PEMBIMBING	JUDUL TUGAS AKHIR	NAMA/NIM	NAMA GAMBAR	SKALA	NO.GAMBAR	JUMLAH HLM	PARAF/KETERANGAN
ARSITEKTUR S TEKNIK UNIVERSITAS HASANUDDIN	AKHIR PERANCANGAN (LBE PERANCANGAN PERUMAHAN DAN LINGKUNGAN PERMUKIMAN)	Dr. Ir. H. Idawarni J asmal., MT Dr. H. Edward Syarif, ST., MT	PENERAPAN GREEN ARCHITECTURE PADA PERMUKIMAN PESISIR DI KOTA BAUBAU SULAWESI TENGGARA	REZKY NURFADILAH SIHI D051181001	RENCANA KOLOM DAN BALOK	1 : 2500			

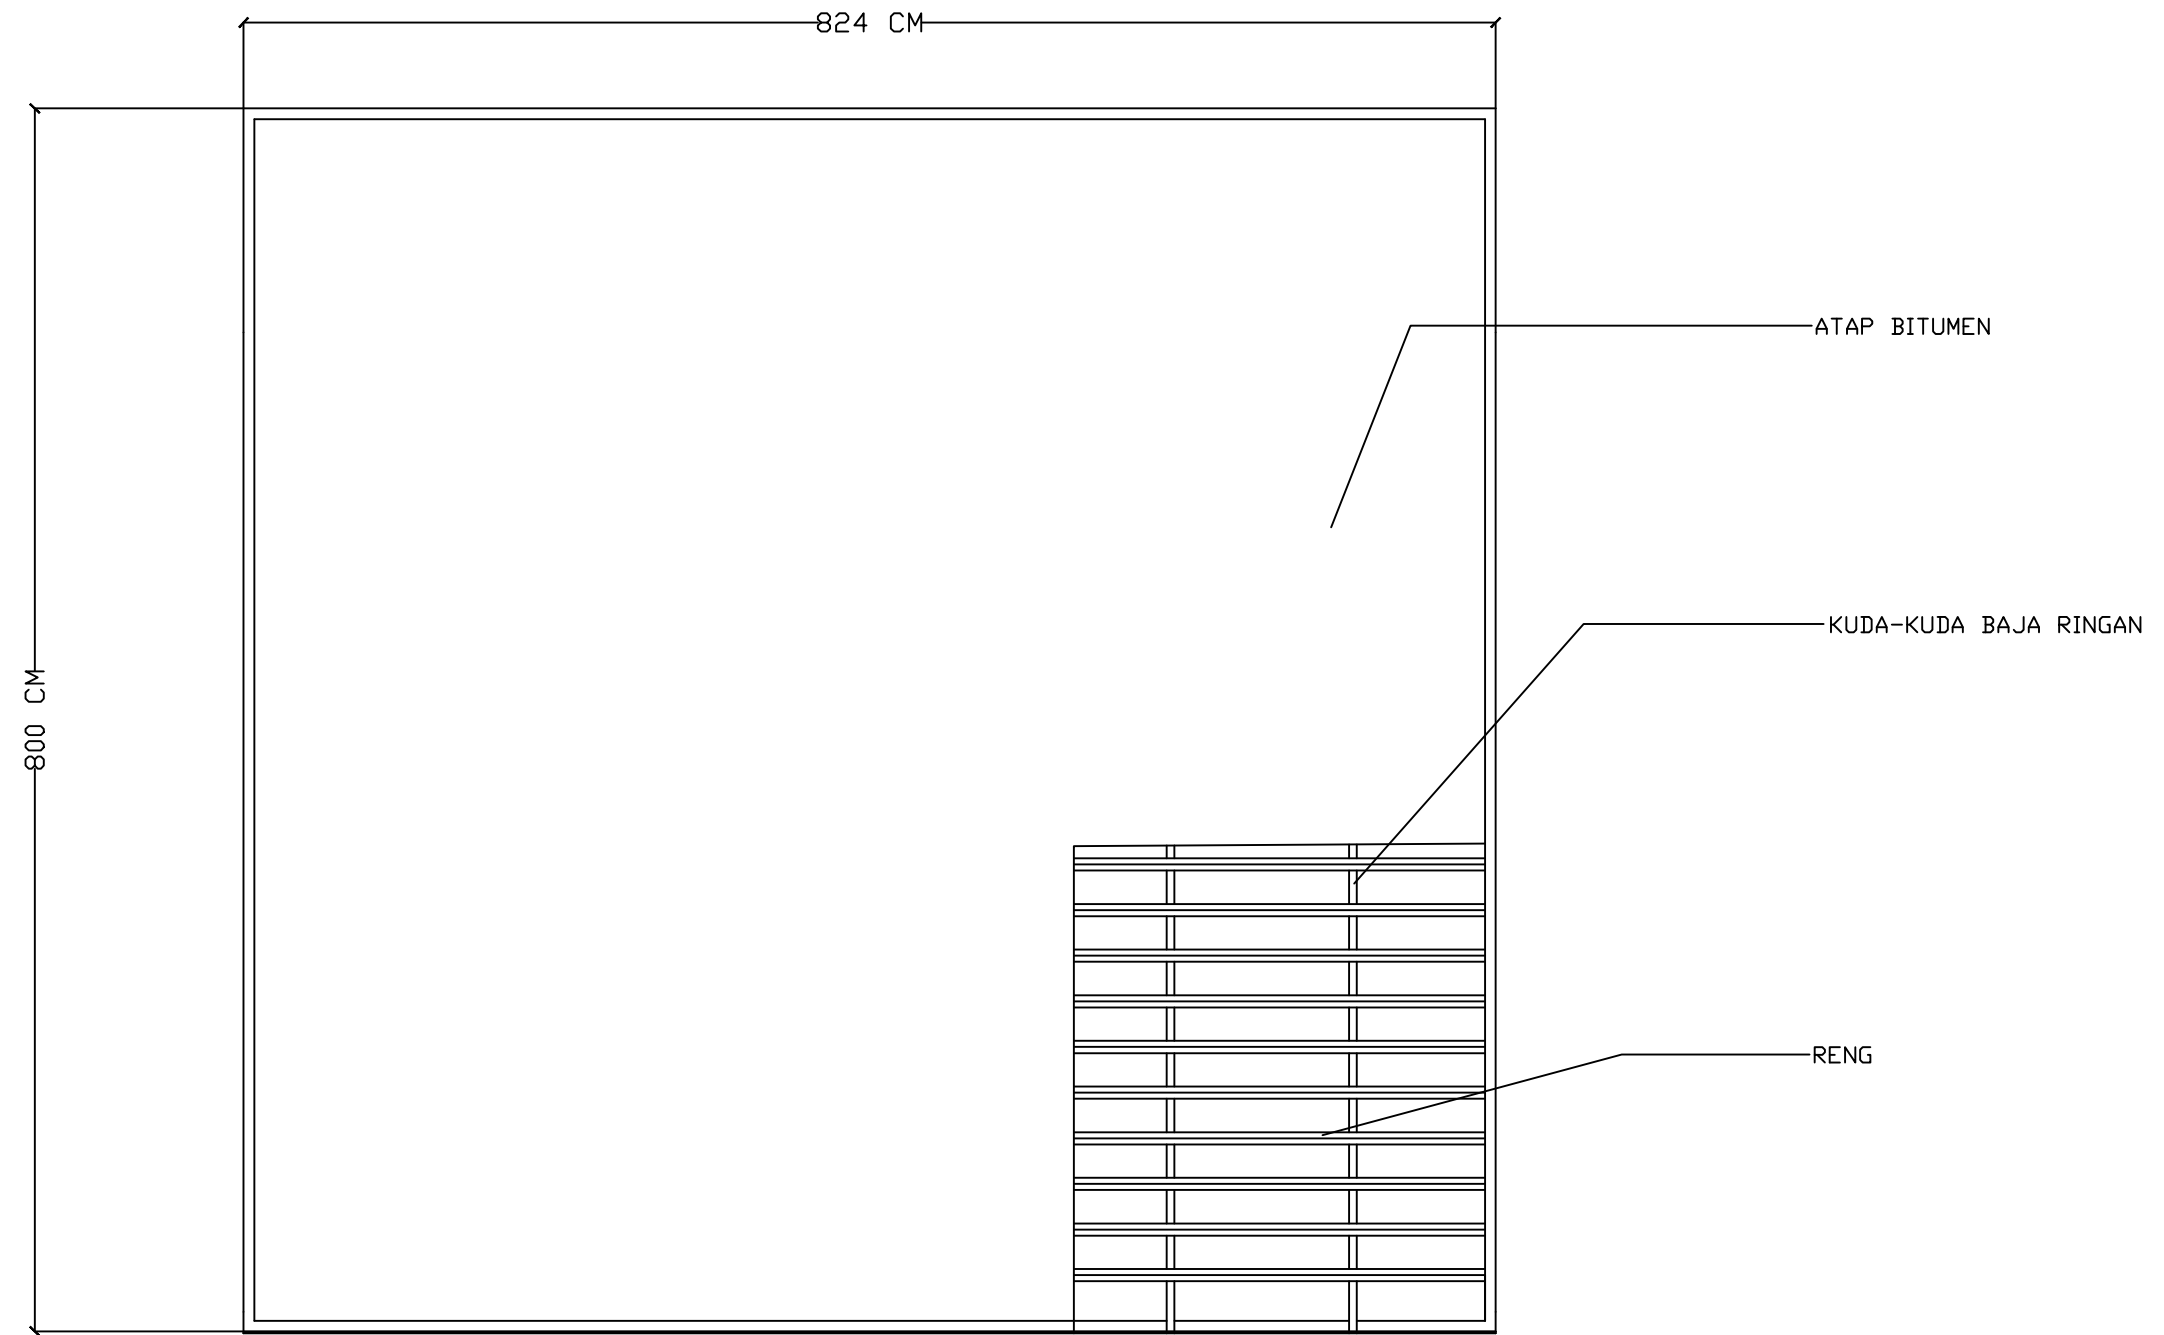

Optimized using  
trial version  
www.balesio.com

ARSITEKTUR  
S TEKNIK  
UNIVERSITAS HASANUDDIN



STUDIO AKHIR  
AKHIR PERANCANGAN  
(LBE PERANCANGAN  
PERUMAHAN DAN  
LINGKUNGAN  
PERMUKIMAN)

DOSEN PEMBIMBING	JUDUL TUGAS AKHIR	NAMA/NIM	NAMA GAMBAR	SKALA	NO.GAMBAR	JUMLAH HLM	PARAF/KETERANGAN
Dr. Ir. H. Idawarni J asmal., MT Dr. H. Edward Syarif, ST., MT	PENERAPAN GREEN ARCHITECTURE PADA PERMUKIMAN PESISIR DI KOTA BAUBAU SULAWESI TENGGARA	REZKY NURFADILAH SIHI D051181001	RENCANA ATAP	1 : 50			



Optimized using  
trial version  
[www.balesio.com](http://www.balesio.com)

FAKULTAS	TUJUAN	DOSEN PEMBIMBING	MAHASISWA/NI	JUDUL TUGAS AKHIR	NAMA GAMBAR	SKALA	NO. HAL	TAMBAH KETERANGAN
ARHIT.	TUGAS AKHIR PERANCANGAN GED. PERAWATAN (PERUBAHAN DAN LAMPU DAN FURNITUR)	Dr. H. H. Mawati, J. Arsal, MT Dr. H. Edward Syarif, ST., MT	REZKY NURFAZILAH SH 0051181001	PENERAPAN GREEN ARCHITECTURE PADA PERUMAHAN PESISIR DI KOTA DAUDAU GULAWESI TENGGAH	PROJEKTIIF BANGUNAN			

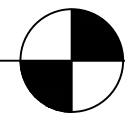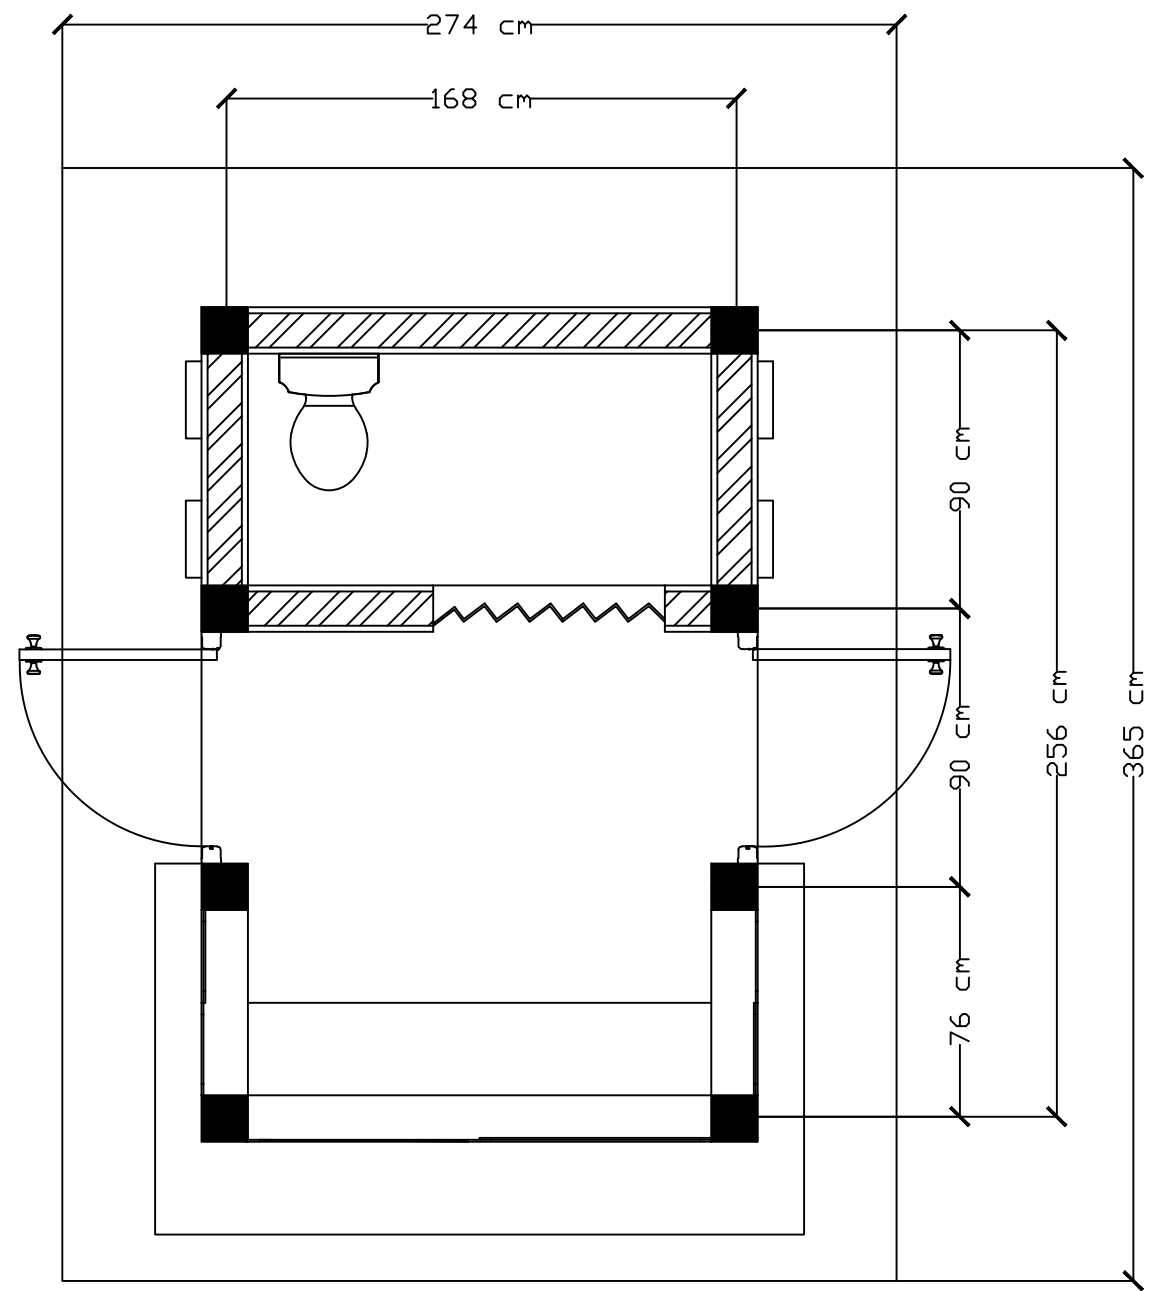

DENA POS JAGA

SKALA 1:25



Optimized using  
trial version  
www.balesio.com

ARSITEKTUR  
S TEKNIK  
UNIVERSITAS HASANUDDIN

STUDIO AKHIR  
AKHIR PERANCANGAN  
(LBE PERANCANGAN  
PERUMAHAN DAN  
LINGKUNGAN  
PERMUKIMAN)


DOSEN PEMBIMBING	JUDUL TUGAS AKHIR	NAMA/NIM	NAMA GAMBAR	SKALA	NO.GAMBAR	JUMLAH HLM	PARAF/KETERANGAN
Dr. Ir. H. Idawarni J asmal., MT Dr. H. Edward Syarif, ST., MT	PENERAPAN GREEN ARCHITECTURE PADA PERMUKIMAN PESISIR DI KOTA BAUBAU SULAWESI TENGGARA	REZKY NURFADILAH SIHI D051181001	DENA	1 : 25			



TAMPAK DEPAN  
SKALA 1:35



TAMPAK BELAKANG  
SKALA 1:35

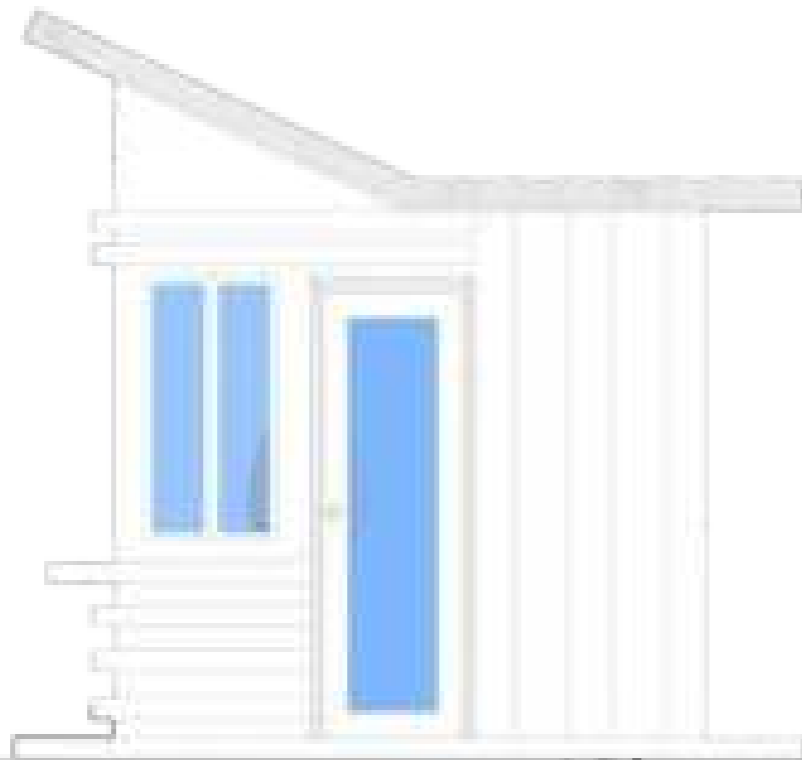

TAMPAK KIRI  
SKALA 1:35



Optimized using  
trial version  
www.balesio.com

AN

TEKTUR  
NUDDIN

TUGAS AKHIR  
PERANCANGAN  
(LBE PERANCANGAN  
PERUMAHAN DAN  
LINGKUNGAN  
PERMUKIMAN)

DOSEN PEMBIMBING

Dr. Ir Hj. Idawarni J. Asmal, MT  
Dr. H. Edward Syarif, ST., MT

MAHASISWA/NIM

REZKY NURFADILAH SIHI  
D051181001

JUDUL TUGAS AKHIR

PENERAPAN *GREEN*  
*ARCHITECTURE* PADA  
PERMUKIMAN PESISIR DI KOTA  
BAUBAU SULAWESI TENGGARA

NAMA GAMBAR





TAMPAK  
BANGUNAN

SKALA

1:35

NO. HAL

PARAF/KETERANGAN

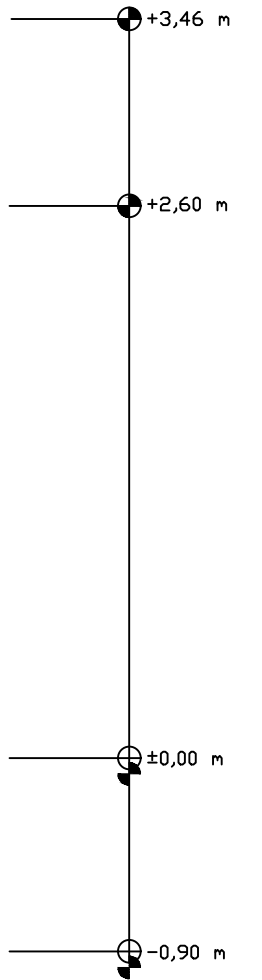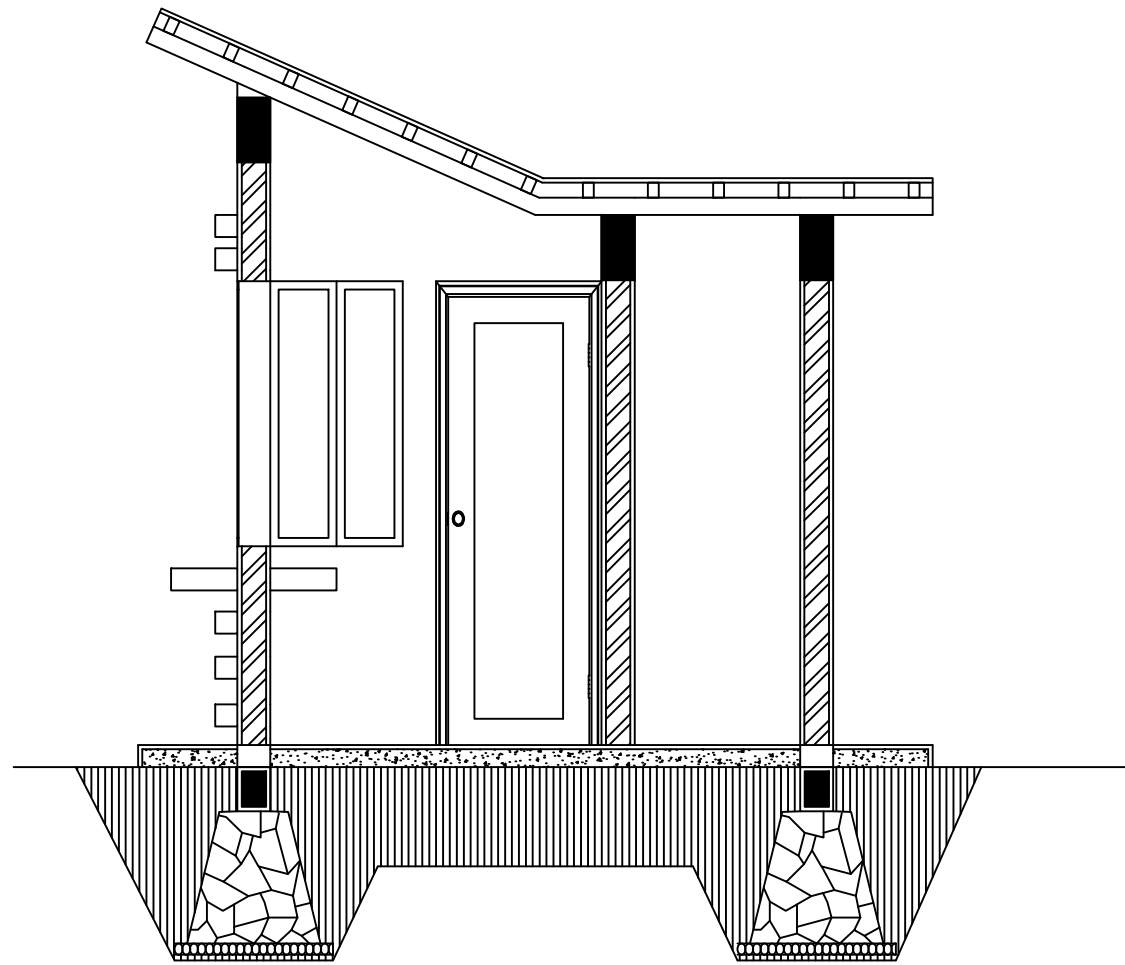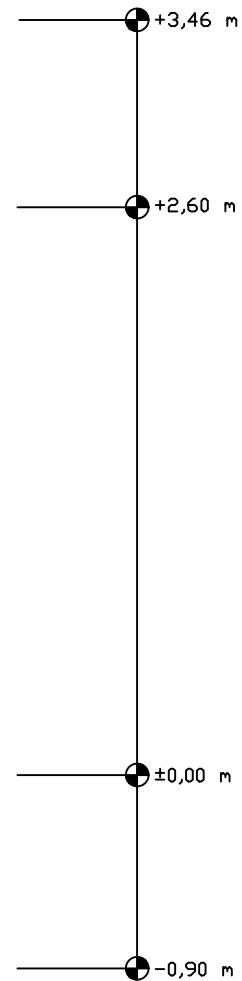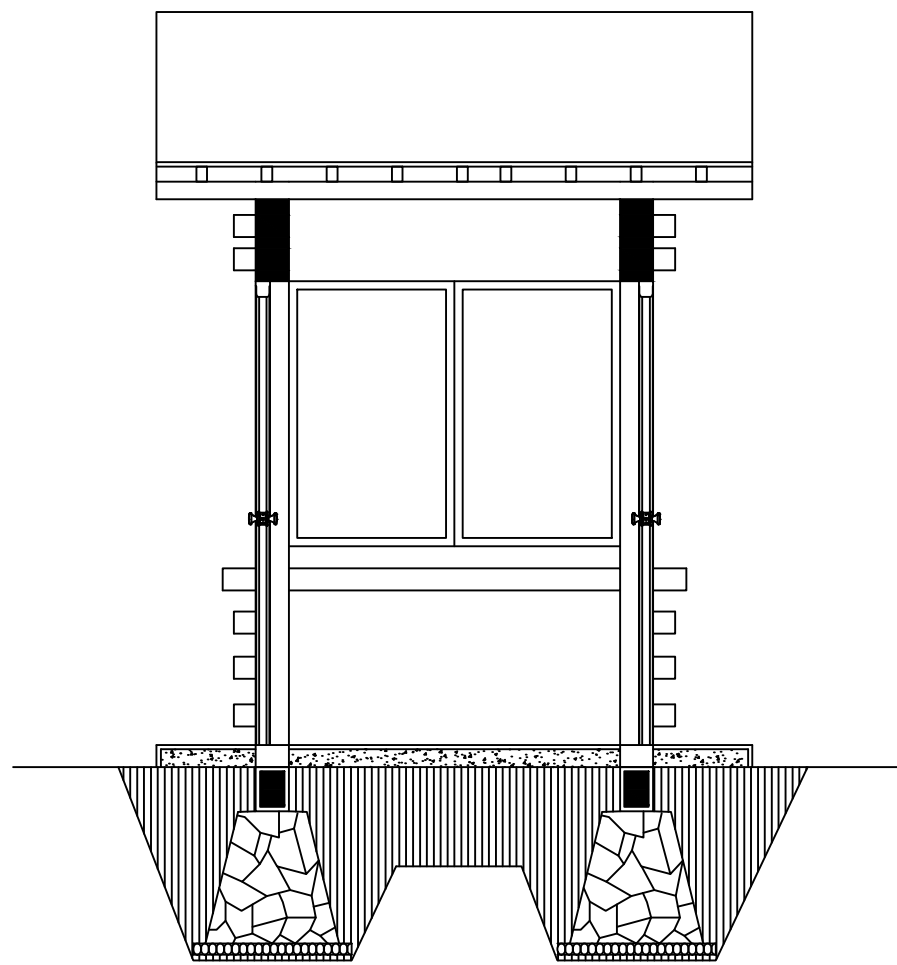

POT A-A  
SKALA 1:35

POT B-B  
SKALA 1:35





Optimized using  
trial version  
www.balesio.com

ARSITEKTUR  
S TEKNIK  
UNIVERSITAS HASANUDDIN

STUDIO AKHIR  
AKHIR PERANCANGAN  
(LBE PERANCANGAN  
PERUMAHAN DAN  
LINGKUNGAN  
PERMUKIMAN)

DOSEN PEMBIMBING	JUDUL TUGAS AKHIR	NAMA/NIM	NAMA GAMBAR	SKALA	NO.GAMBAR	JUMLAH HLM	PARAF/KETERANGAN
Dr. Ir. H. Idawarni J asmal., MT Dr. H. Edward Syarif, ST., MT	PENERAPAN GREEN ARCHITECTURE PADA PERMUKIMAN PESISIR DI KOTA BAUBAU SULAWESI TENGGARA	REZKY NURFADILAH SIHI D051181001	TAMPAK POTONGAN	1 : 35			

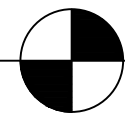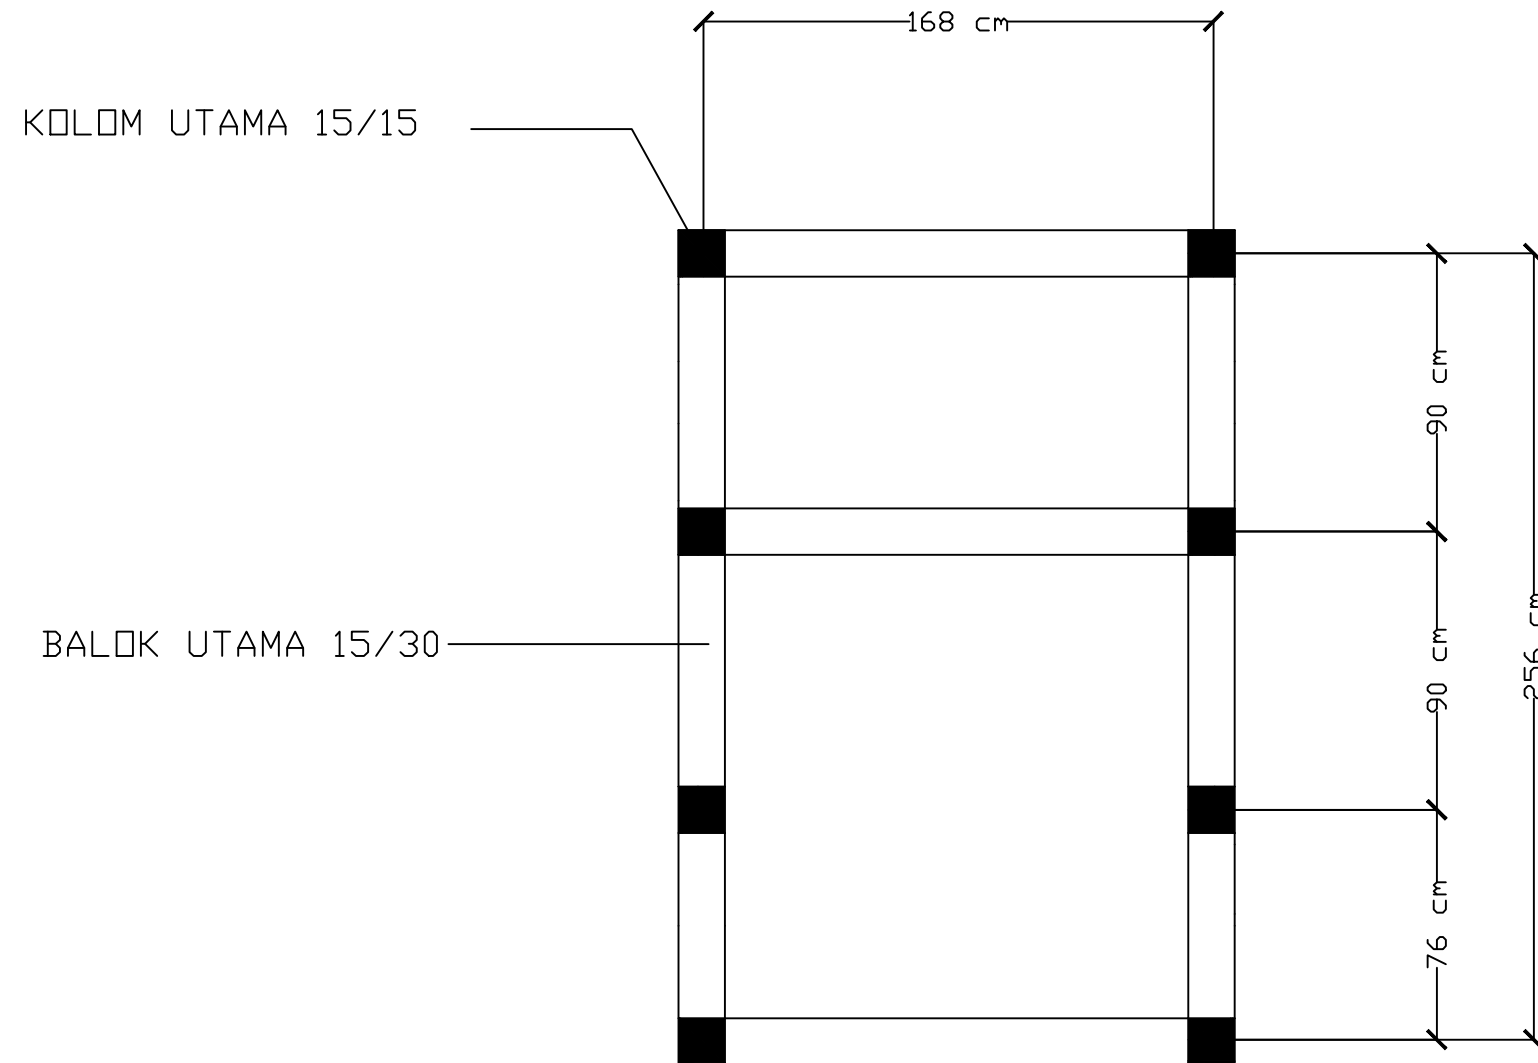

RENCANA KOLOM DAN BALOK

SKALA 1:25




Optimized using  
trial version  
www.balesio.com


ARSITEKTUR  
S TEKNIK  
UNIVERSITAS HASANUDDIN

STUDIO AKHIR  
AKHIR PERANCANGAN  
(LBE PERANCANGAN  
PERUMAHAN DAN  
LINGKUNGAN  
PERMUKIMAN)

DOSEN PEMBIMBING	JUDUL TUGAS AKHIR	NAMA/NIM	NAMA GAMBAR	SKALA	NO.GAMBAR	JUMLAH HLM	PARAF/KETERANGAN
Dr. Ir. H. Idawarni J asmal., MT Dr. H. Edward Syarif, ST., MT	PENERAPAN GREEN ARCHITECTURE PADA PERMUKIMAN PESISIR DI KOTA BAUBAU SULAWESI TENGGARA	REZKY NURFADILAH SIHI D051181001	RENCANA KOLOM DAN BALOK	1 : 25			

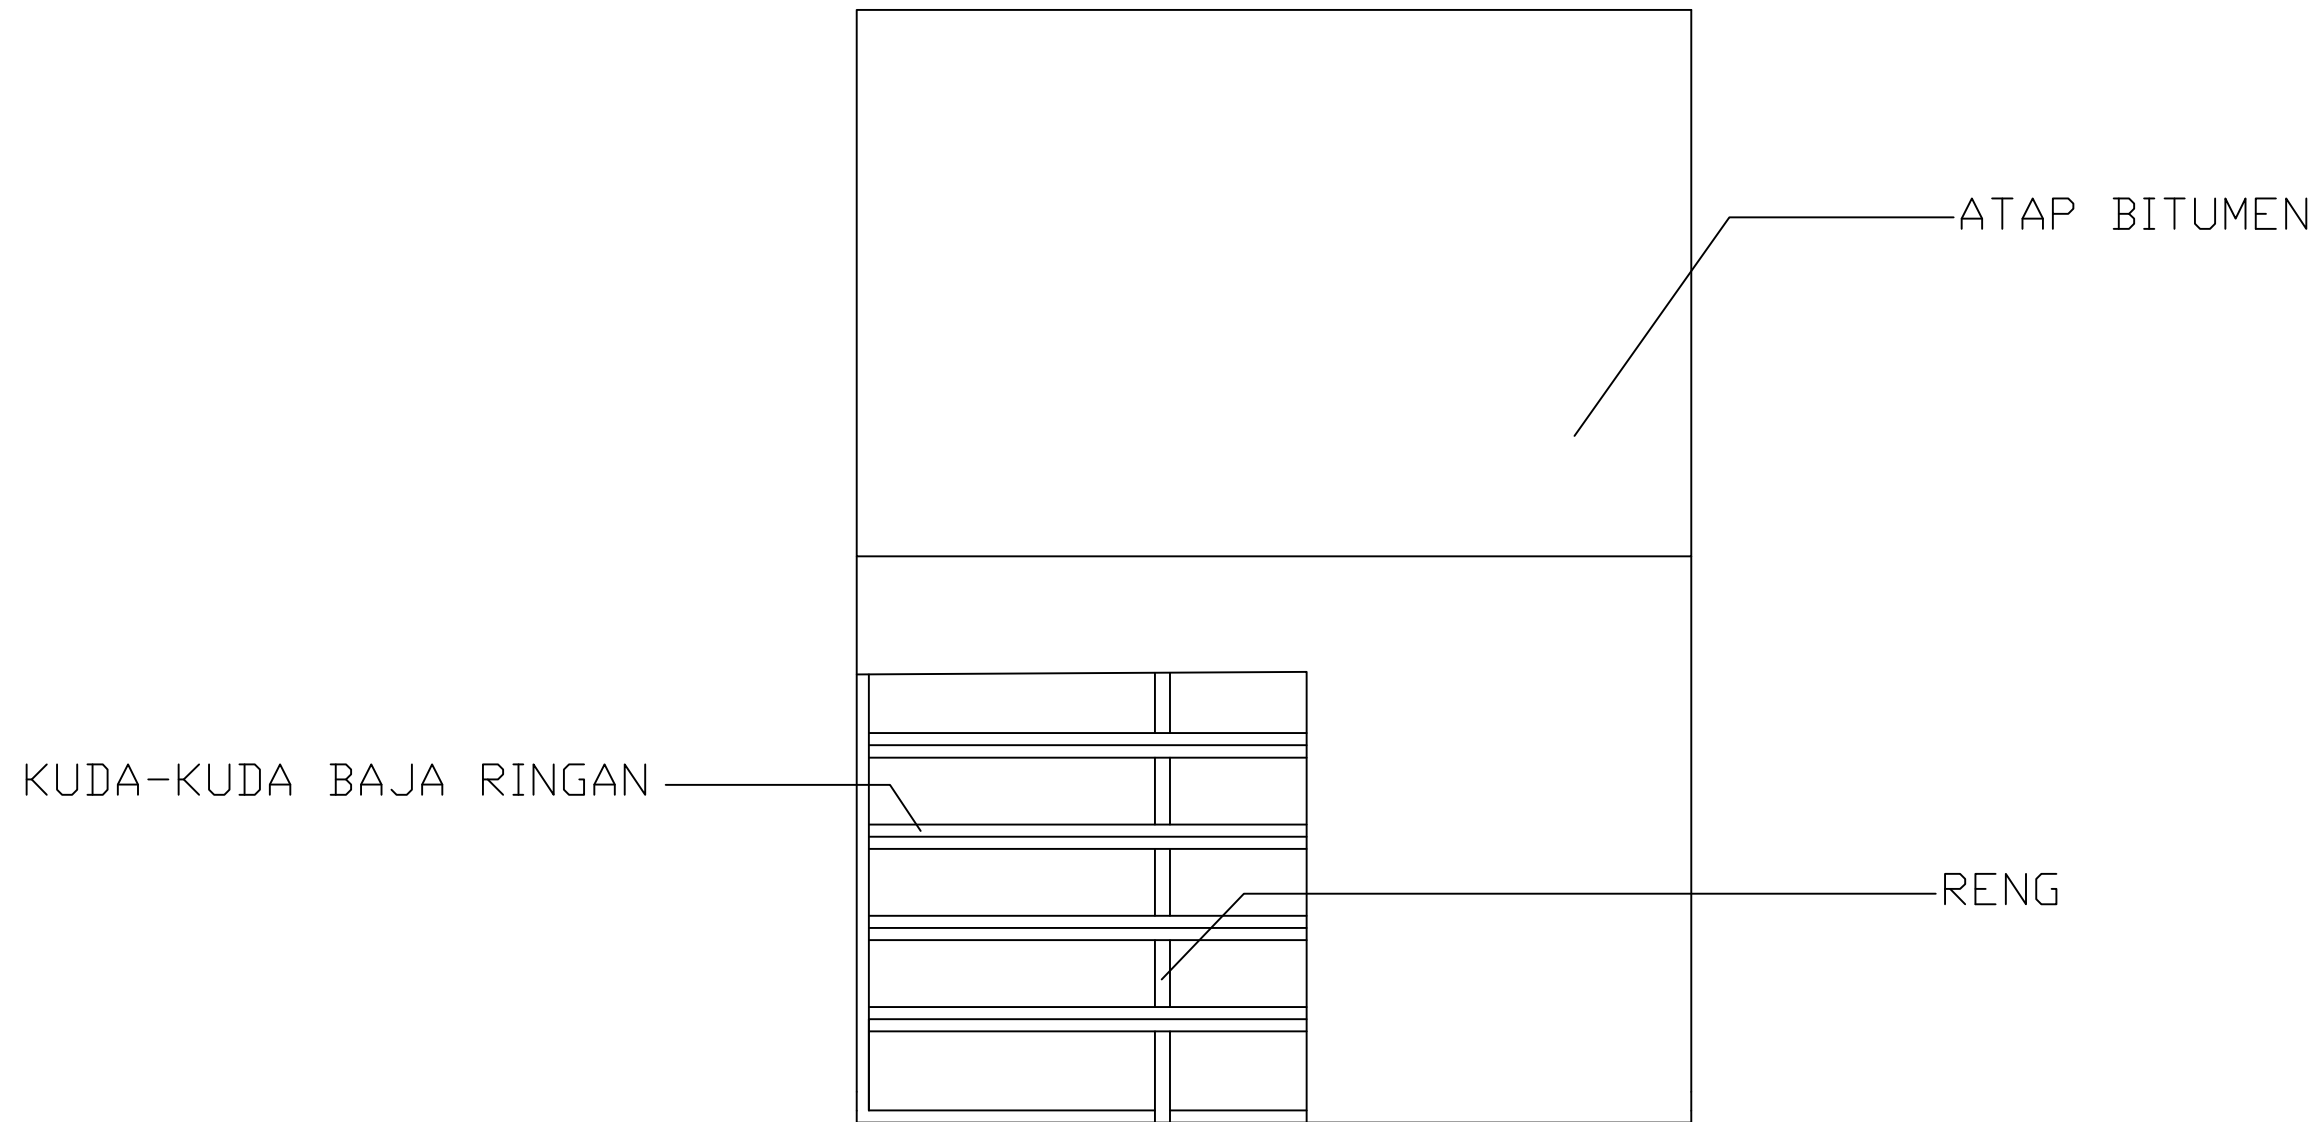


RENCANA ATAP  
SKALA 1:25

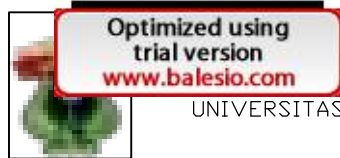



	STUDIO AKHIR	DOSEN PEMBIMBING	JUDUL TUGAS AKHIR	NAMA/NIM	NAMA GAMBAR	SKALA	NO.GAMBAR	JUMLAH HLM	PARAF/KETERANGAN
ARSITEKTUR S TEKNIK UNIVERSITAS HASANUDDIN	AKHIR PERANCANGAN (LBE PERANCANGAN PERUMAHAN DAN LINGKUNGAN PERMUKIMAN)	Dr. Ir. H. Idawarni J asmal., MT Dr. H. Edward Syarif, ST., MT	PENERAPAN GREEN ARCHITECTURE PADA PERMUKIMAN PESISIR DI KOTA BAUBAU SULAWESI TENGGARA	REZKY NURFADILAH SIHI D051181001	RENCANA ATAP	1 : 25			






		DOSEN PEMBIMBING	MAHASISWA	JUDUL TUGAS AKHIR	NAMA GAMBAR	SKALA	NO. GAMBAR
 <p>RSITEKTUR TEKNIK ASANUDDIN</p>	<p>TUGAS AKHIR PERANCANGAN (LBE PERANCANGAN PERUMAHAN DAN LINGKUNGAN PERMUKIMAN)</p>	<p>Dr. Ir. Hj. Idawarni J. Asmal, MT Dr. H. Edward Syarif, ST., MT</p>	<p>REZKY NURFADILAH SIHI D051181001</p>	<p>PENERAPAN <i>GREEN ARCHITECTURE</i> PADA PERMUKIMAN PESISIR DI KOTA BAUBAU SULAWESI TENGARA</p>	<p>TAMPAK PRESPEKTIF</p>		

# ISOMETRI STRUKTUR

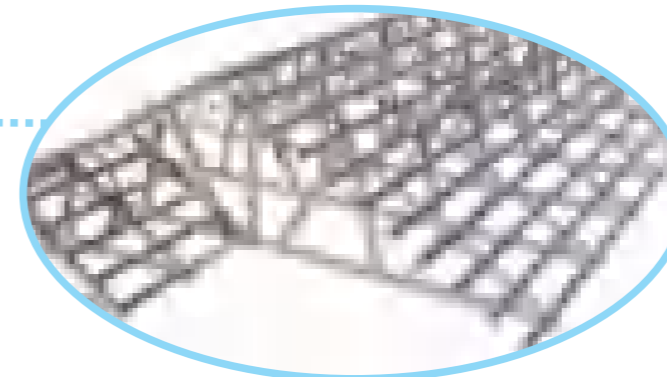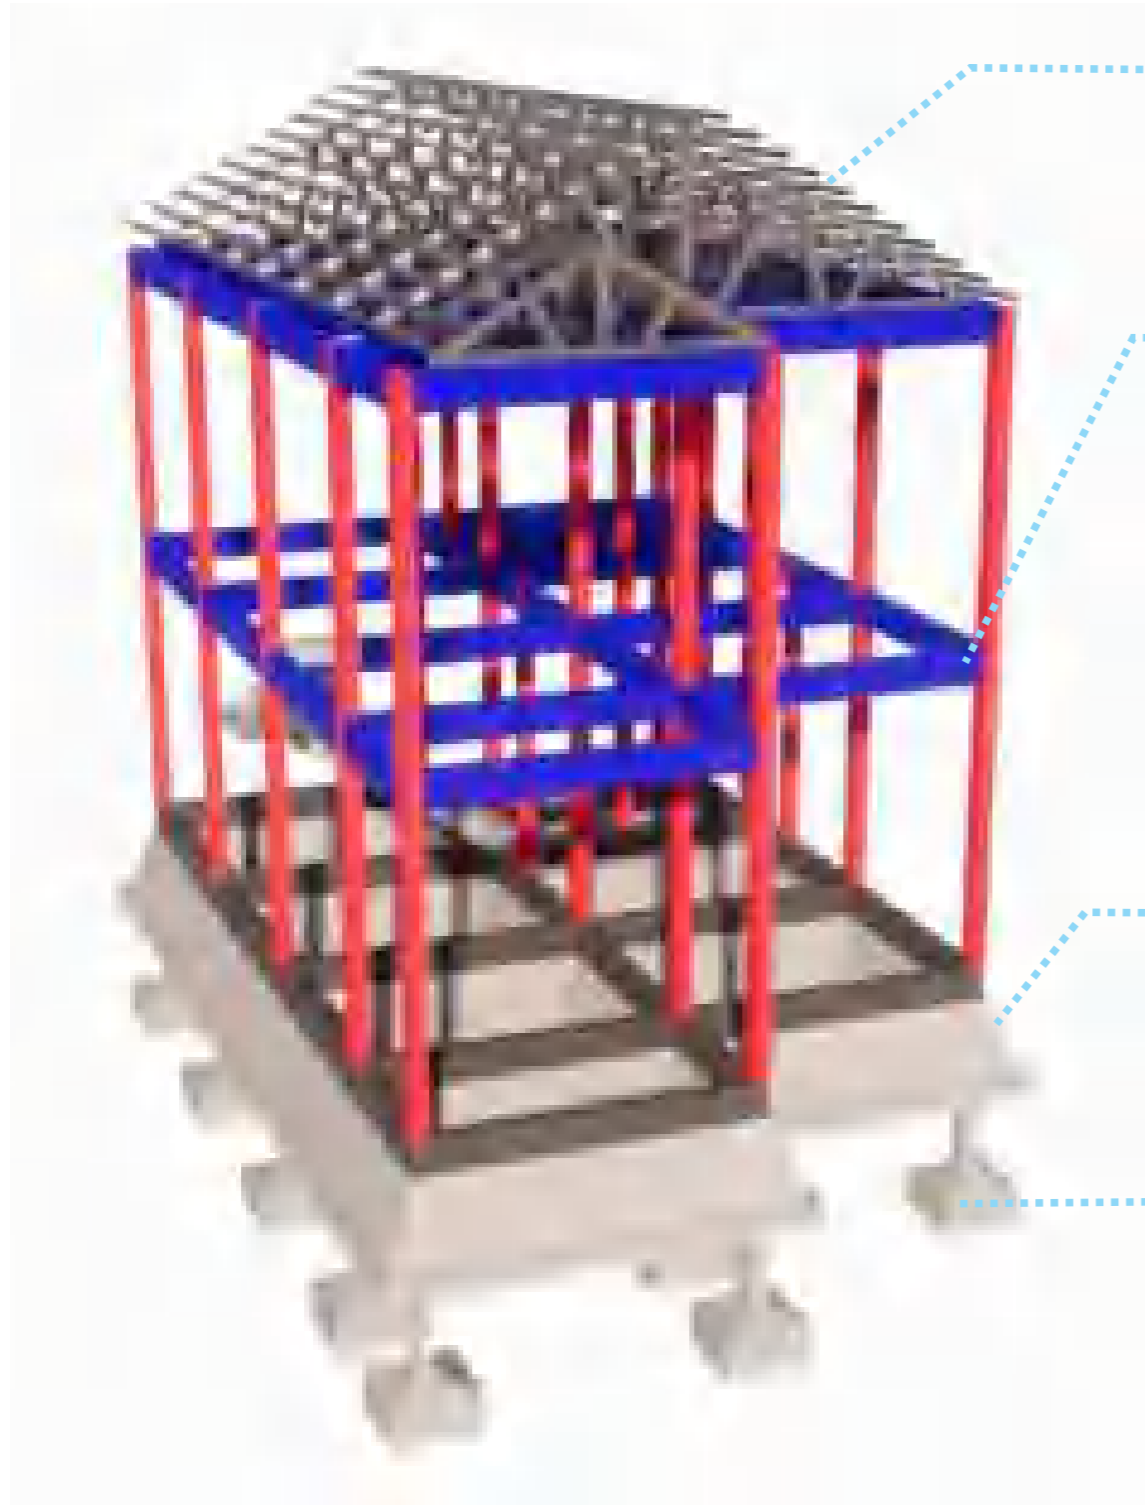


RANGKA ATAP BAJA RINGAN


- KOLOM UTAMA 15/20
- BALOK UTAMA 15/30

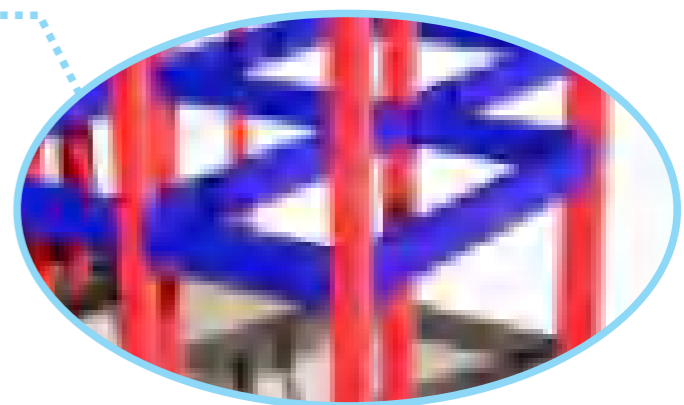


PONDASI BATU KALI

PONDASI TAPAK

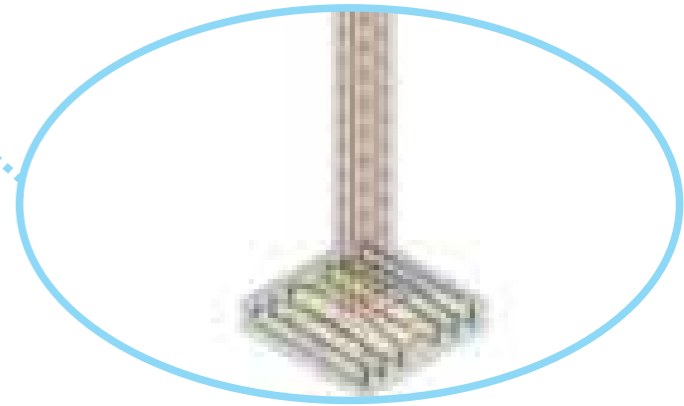

 RSITEKTUR TEKNIK ASANUDDIN	TUGAS AKHIR PERANCANGAN (LBE PERANCANGAN PERUMAHAN DAN LINGKUNGAN PERMUKIMAN)	DOSEN PEMBIMBING	MAHASISWA	JUDUL TUGAS AKHIR	NAMA GAMBAR	SKALA	NO. GAMBAR
		Dr. Ir. Hj. Idawarni J. Asmal, MT Dr. H. Edward Syarif, ST., MT	REZKY NURFADILAH SIHI D051181001	PENERAPAN <i>GREEN                  ARCHITECTURE</i> PADA PERMUKIMAN PESISIR DI KOTA BAUBAU SULAWESI TENGGARA	ISOMETRI STRUKTUR		


# DETAIL LANDSCAPE 1

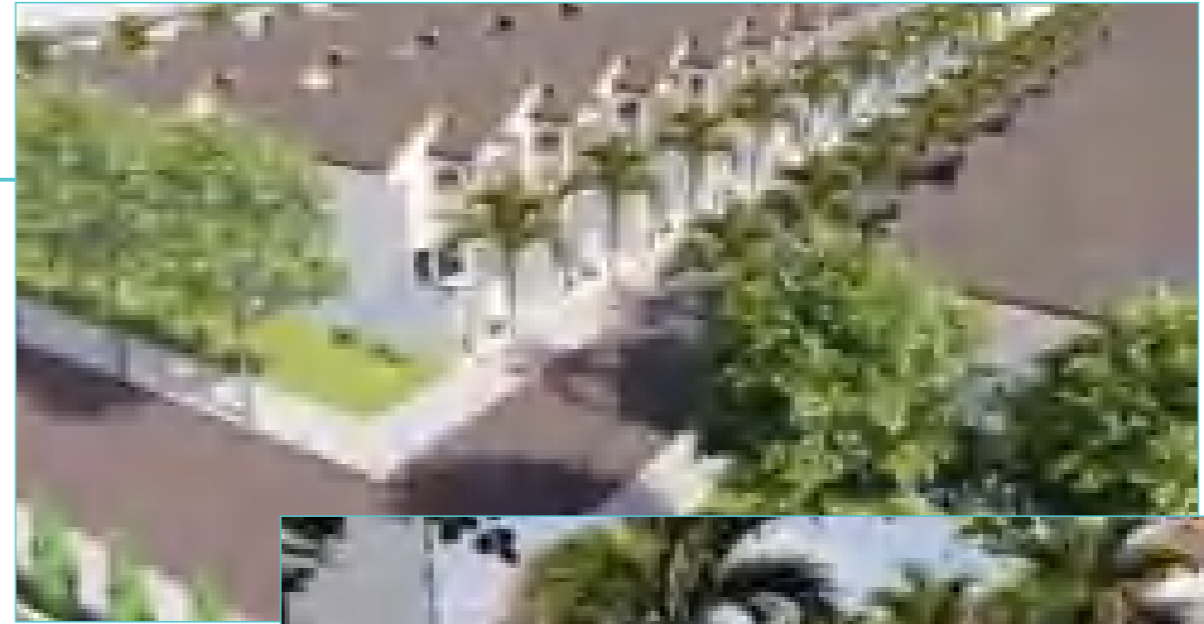

KETERANGAN:



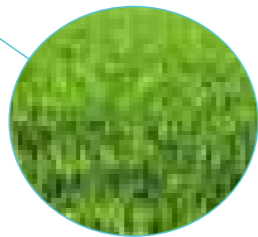

POHON PALEM




RUMPUT



POHON TANJUNG

 ARSITEKTUR TEKNIK ASANUDDIN	TUGAS AKHIR PERANCANGAN (LBE PERANCANGAN PERUMAHAN DAN LINGKUNGAN PERMUKIMAN)	DOSEN PEMBIMBING	MAHASISWA	JUDUL TUGAS AKHIR	NAMA GAMBAR	SKALA	NO. GAMBAR
		Dr. Ir. Hj. Idawarni J. Asmal, MT Dr. H. Edward Syarif, ST., MT	REZKY NURFADILAH SIHI D051181001	PENERAPAN <i>GREEN ARCHITECTURE</i> PADA PERMUKIMAN PESISIR DI KOTA BAUBAU SULAWESI TENGGARA	DETAIL LANDSCAPE 1		


# DETAIL LANDSCAPE 2

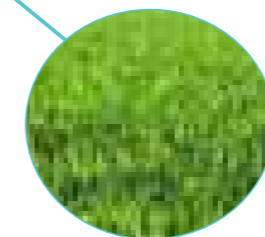


POHON TANJUNG

RUMPUT

POHON PALEM

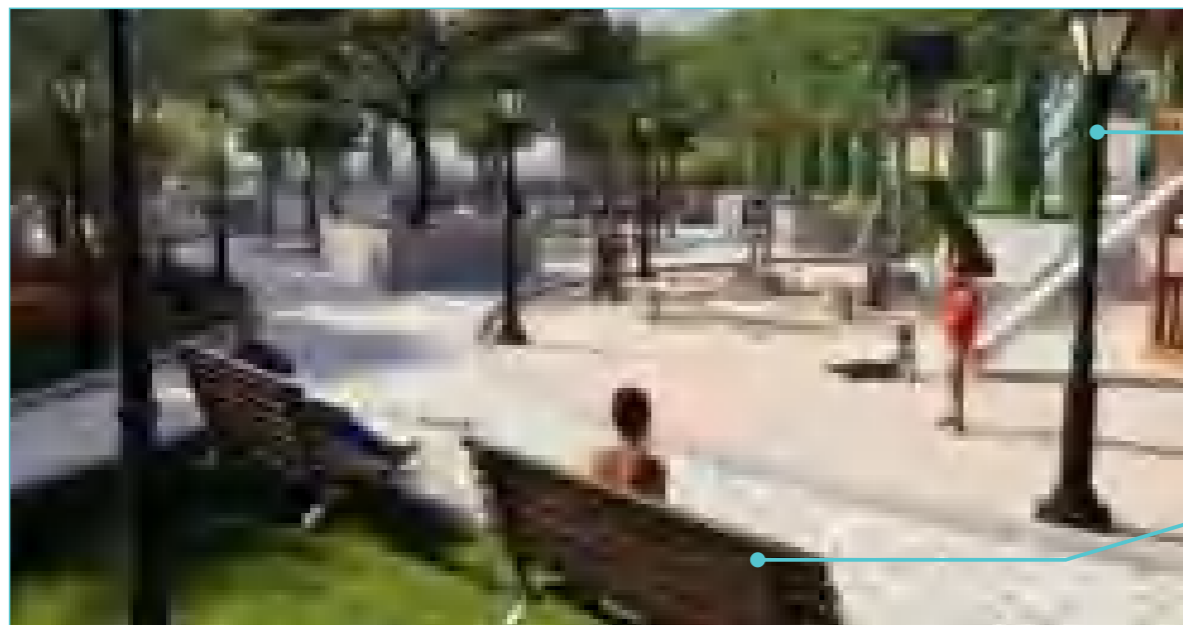


		DOSEN PEMBIMBING	MAHASISWA	JUDUL TUGAS AKHIR	NAMA GAMBAR	SKALA	NO. GAMBAR
<p>ARSITEKTUR TEKNIK ASANUDDIN</p> <p>Optimized using trial version <a href="http://www.balesio.com">www.balesio.com</a></p>	<p>TUGAS AKHIR PERANCANGAN (LBE PERANCANGAN PERUMAHAN DAN LINGKUNGAN PERMUKIMAN)</p>	<p>Dr. Ir. Hj. Idawarni J. Asmal, MT Dr. H. Edward Syarif, ST., MT</p>	<p>REZKY NURFADILAH SIHI D051181001</p>	<p>PENERAPAN <i>GREEN ARCHITECTURE</i> PADA PERMUKIMAN PESISIR DI KOTA BAUBAU SULAWESI TENGARA</p>	<p>DETAIL LANDSCAPE 2</p>		


# DETAIL ARSITEKTUR




Roster batako untuk lubang udara berfungsi sebagai tempat sirkulasi udara pada bangunan.

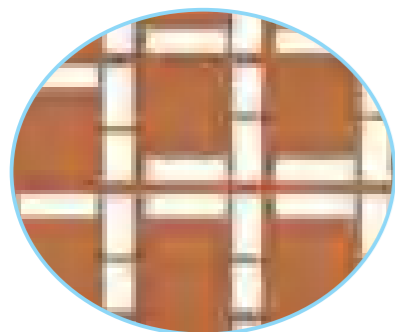


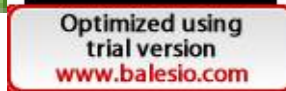
Roster tanah liat digunakan sebagai filter cahaya matahari yang dapat masuk terlalu banyak ke dalam bangunan.



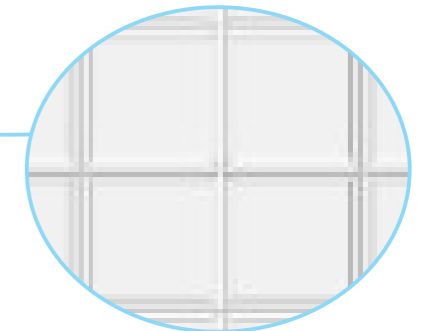


Glass block berfungsi untuk menciptakan pencahayaan alami pada bangunan.

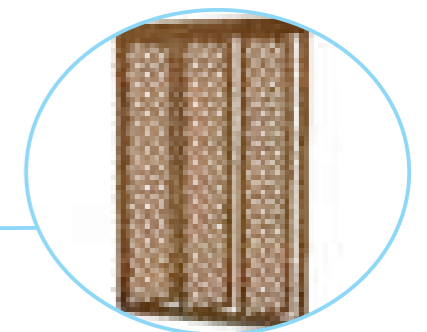

Sun shading digunakan untuk meredam panas dari luar bangunan.

		DOSEN PEMBIMBING	MAHASISWA	JUDUL TUGAS AKHIR	NAMA GAMBAR	SKALA	NO. GAMBAR
	TUGAS AKHIR PERANCANGAN (LBE PERANCANGAN PERUMAHAN DAN LINGKUNGAN PERMUKIMAN)	Dr. Ir. Hj. Idawarni J. Asmal, MT Dr. H. Edward Syarif, ST., MT	REZKY NURFADILAH SIHI D051181001	PENERAPAN <i>GREEN ARCHITECTURE</i> PADA PERMUKIMAN PESISIR DI KOTA BAUBAU SULAWESI TENGGARA	DETAIL ARSITEKTUR		

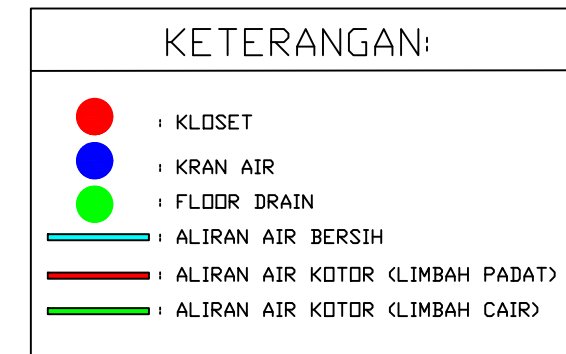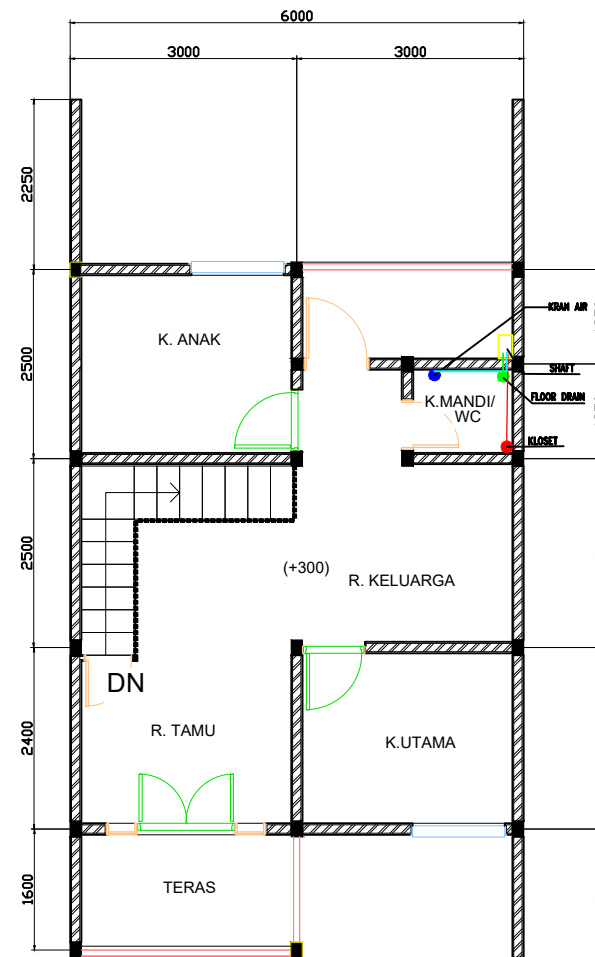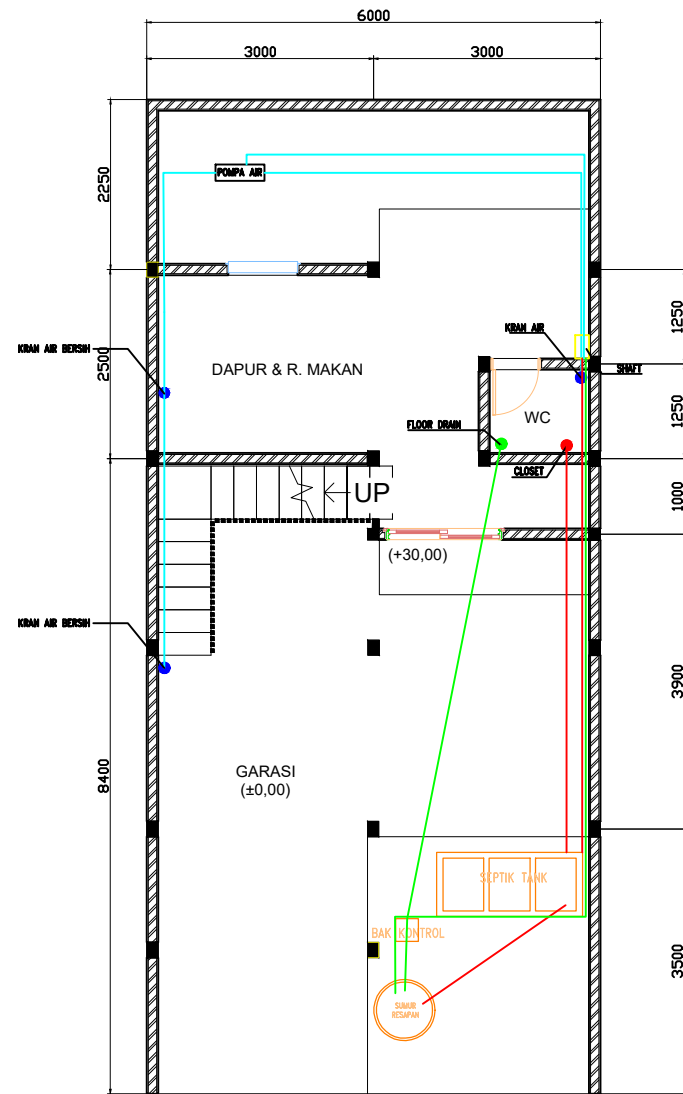

Optimized using  
trial version  
[www.balesio.com](http://www.balesio.com)

ARSITEKTUR  
S TEKNIK  
UNIVERSITAS HASANUDDIN

STUDIO AKHIR  
AKHIR PERANCANGAN  
(LBE PERANCANGAN  
PERUMAHAN DAN  
LINGKUNGAN  
PERMUKIMAN)

DOSEN PEMBIMBING

Dr. Ir. H. Idawarni J asmal., MT  
Dr. H. Edward Syarif, ST., MT

JUDUL TUGAS AKHIR

PENERAPAN GREEN  
ARCHITECTURE PADA  
PERMUKIMAN PESISIR DI  
KOTA BAUBAU  
SULAWESI TENGGARA

NAMA/NIM

REZKY NURFADILAH SIHI  
D051181001

NAMA GAMBAR

RENCANA SANITASI



SKALA

1 : 100

NO.GAMBAR

JUMLAH HLM

PARAF/KETERANGAN

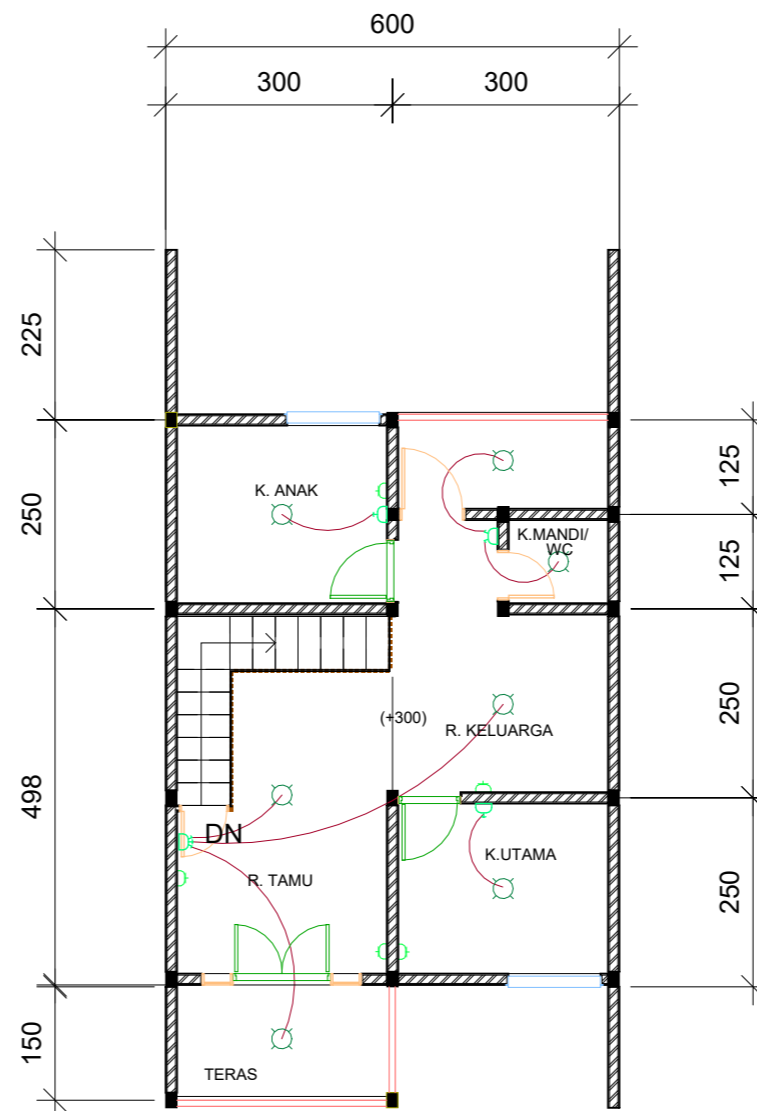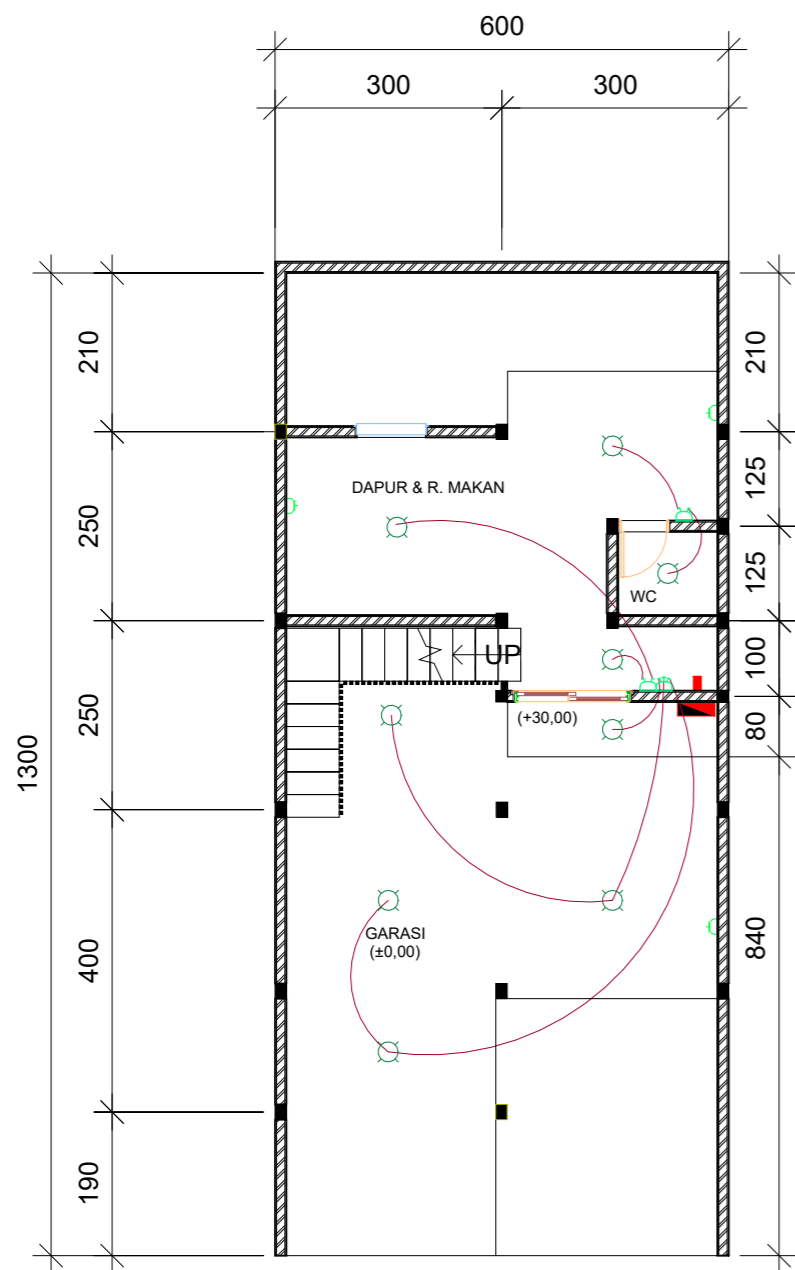


KETERANGAN	JUMLAH
: TITIK LAMPU	16
: SAKELAR TUNGGAL	2
: SAKELAR GANDA	3
: SAKELAR TRIPLE	2
: STOP KONTAK	8
: METERAN	1
: MCB	1
: KABEL LISTRIK	

1 RENCANA INSTALASI LISTRIK  
1 : 100

<p>Optimized using trial version <a href="http://www.balesio.com">www.balesio.com</a></p>	<p>ARSITEKTUR TEKNIK ASANUDDIN</p> <p>TUGAS AKHIR PERANCANGAN (LBE PERANCANGAN PERUMAHAN DAN LINGKUNGAN PERMUKIMAN)</p>	DOSEN PEMBIMBING	MAHASISWA	JUDUL TUGAS AKHIR	NAMA GAMBAR	SKALA	NO. GAMBAR
		<p>Dr. Ir. Hj. Idawarni J. Asmal, MT Dr. H. Edward Syarif, ST., MT</p>	<p>REZKY NURFADILAH SIHI D051181001</p>	<p>PENERAPAN <i>GREEN ARCHITECTURE</i> PADA PERMUKIMAN PESISIR DI KOTA BAUBAU SULAWESI TENGGARA</p>	<p>RENCANA INSTALASI LISTRIK</p>		

# PRESPEKTIF EKSTERIOR





		DOSEN PEMBIMBING	MAHASISWA	JUDUL TUGAS AKHIR	NAMA GAMBAR	SKALA	NO. GAMBAR
 <p>ARSITEKTUR TEKNIK ASANUDDIN</p> <p>Optimized using trial version <a href="http://www.balesio.com">www.balesio.com</a></p>	<p>TUGAS AKHIR PERANCANGAN (LBE PERANCANGAN PERUMAHAN DAN LINGKUNGAN PERMUKIMAN)</p>	<p>Dr. Ir. Hj. Idawarni J. Asmal, MT Dr. H. Edward Syarif, ST., MT</p>	<p>REZKY NURFADILAH SIHI D051181001</p>	<p>PENERAPAN <i>GREEN ARCHITECTURE</i> PADA PERMUKIMAN PESISIR DI KOTA BAUBAU SULAWESI TENGARA</p>	<p>PRESPEKTIF EKSTERIOR</p>		





# PRESPEKTIF EKSTERIOR




		DOSEN PEMBIMBING	MAHASISWA	JUDUL TUGAS AKHIR	NAMA GAMBAR	SKALA	NO. GAMBAR
 <p>Optimized using trial version <a href="http://www.balesio.com">www.balesio.com</a></p>	<p>TUGAS AKHIR PERANCANGAN (LBE PERANCANGAN PERUMAHAN DAN LINGKUNGAN PERMUKIMAN)</p>	<p>Dr. Ir. Hj. Idawarni J. Asmal, MT Dr. H. Edward Syarif, ST., MT</p>	<p>REZKY NURFADILAH SIHI D051181001</p>	<p>PENERAPAN <i>GREEN ARCHITECTURE</i> PADA PERMUKIMAN PESISIR DI KOTA BAUBAU SULAWESI TENGGARA</p>	<p>PRESPEKTIF EKSTERIOR</p>		



# PRESPEKTIF EKSTERIOR



		DOSEN PEMBIMBING	MAHASISWA	JUDUL TUGAS AKHIR	NAMA GAMBAR	SKALA	NO. GAMBAR
 <p> <b>ARSITEKTUR TEKNIK ASANUDDIN</b> </p> <p> <small>Optimized using trial version <a href="http://www.balesio.com">www.balesio.com</a></small> </p>	<p> <b>TUGAS AKHIR PERANCANGAN (LBE PERANCANGAN PERUMAHAN DAN LINGKUNGAN PERMUKIMAN)</b> </p>	<p>                     Dr. Ir. Hj. Idawarni J. Asmal, MT                      Dr. H. Edward Syarif, ST., MT                 </p>	<p>                     REZKY                      NURFADILAH SIHI                      D051181001                 </p>	<p>                     PENERAPAN <i>GREEN ARCHITECTURE</i>                      PADA PERMUKIMAN                      PESISIR DI KOTA                      BAUBAU SULAWESI                      TENGGARA                 </p>	<p>                     PRESPEKTIF                      EKSTERIOR                 </p>		
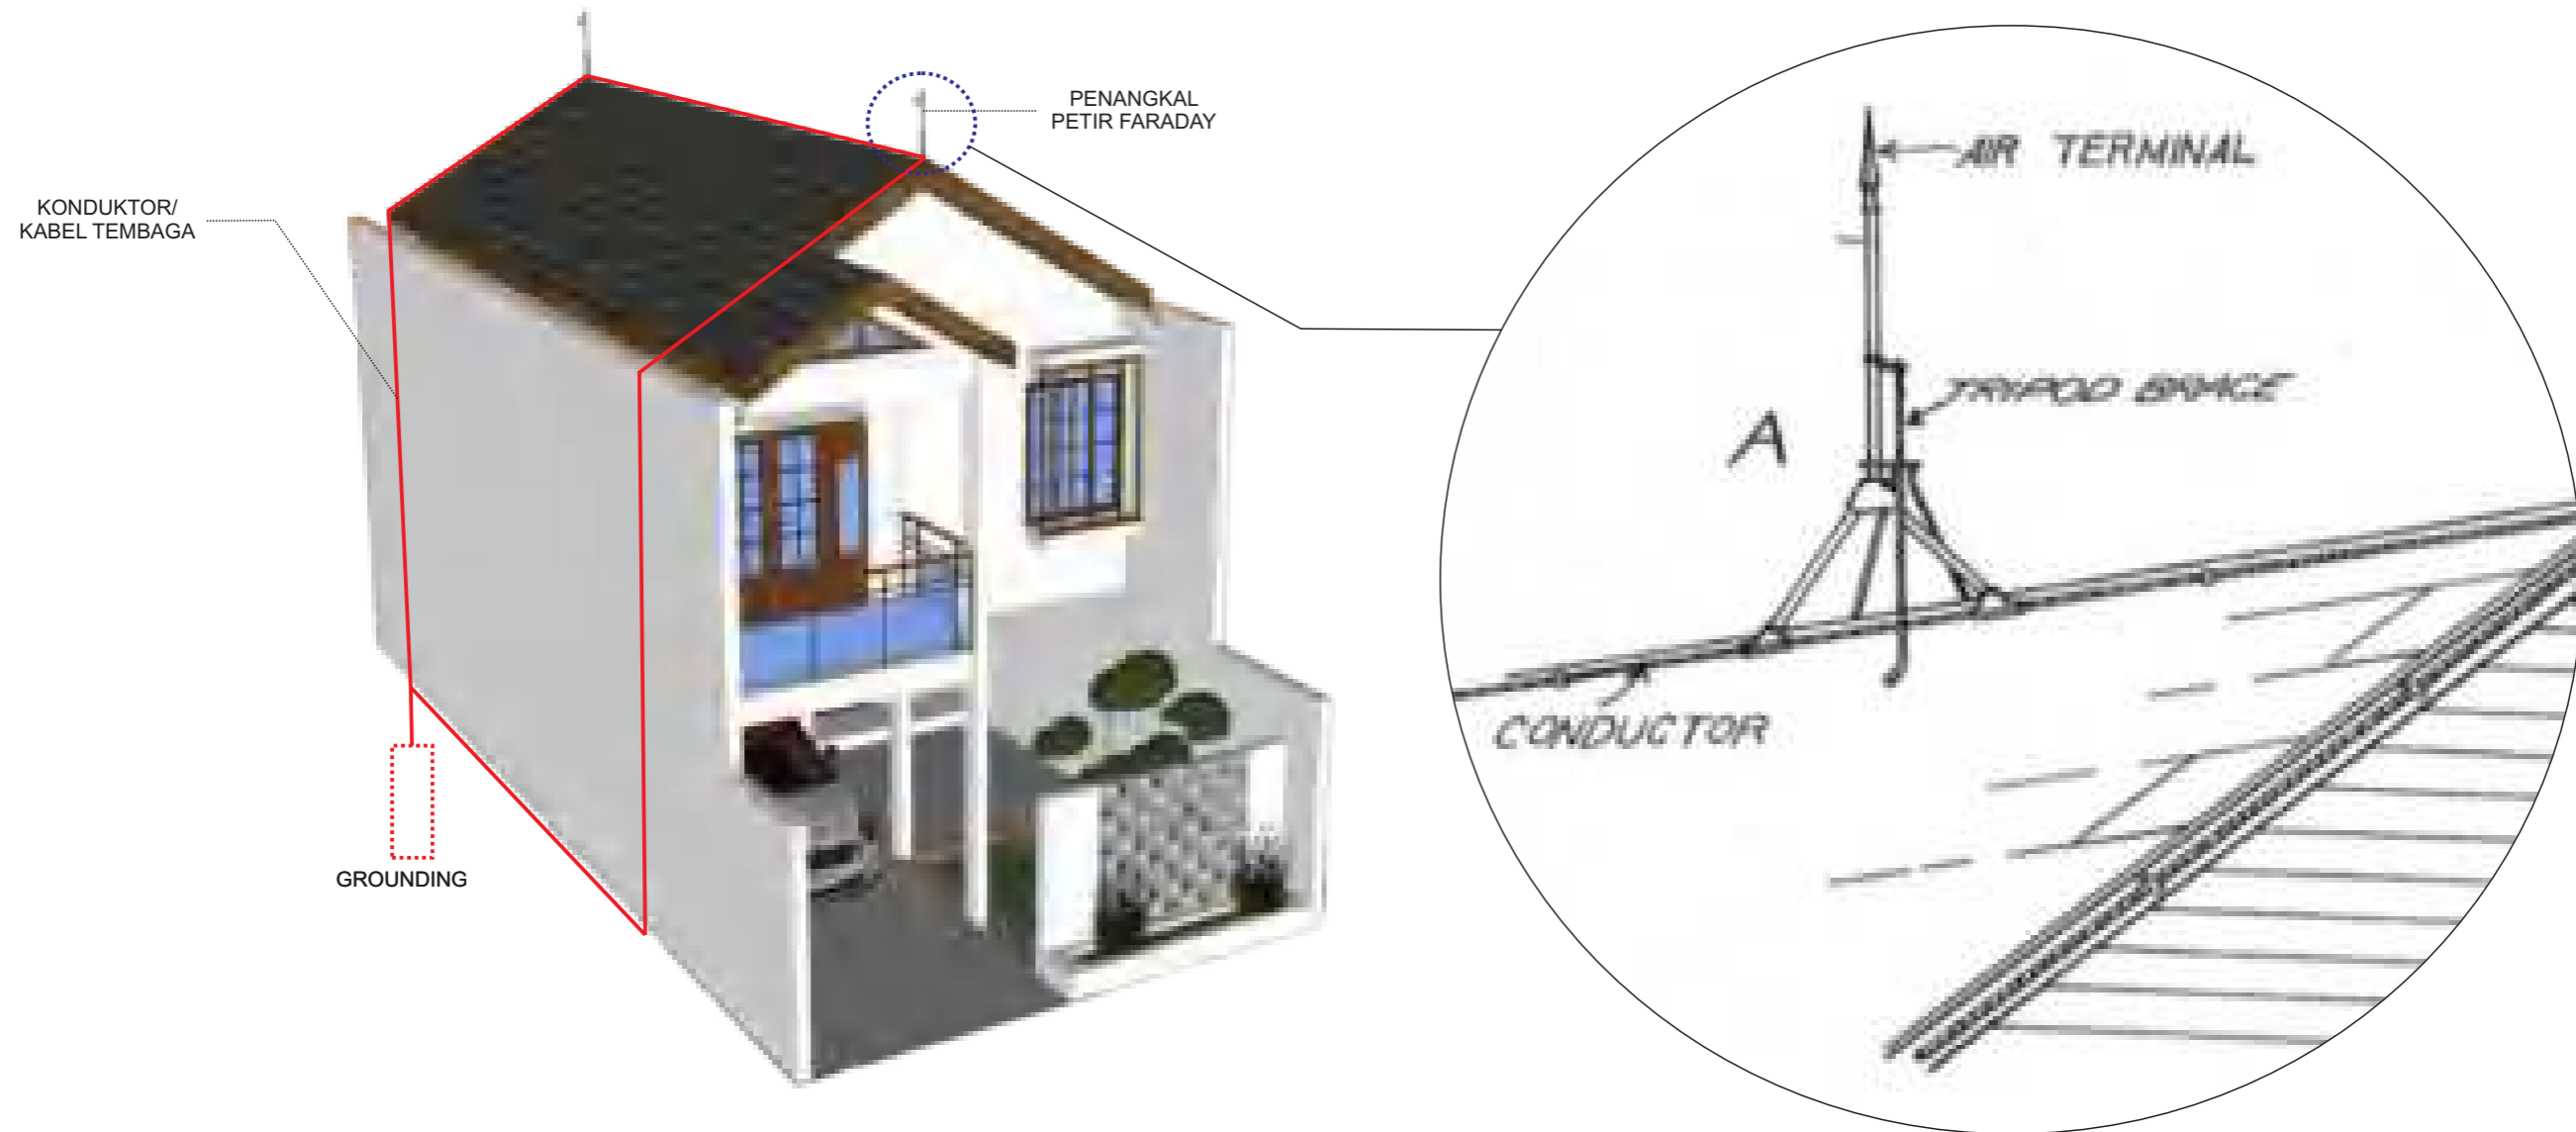
# ISOMETRI PENANGKAL PETIR



		DOSEN PEMBIMBING	MAHASISWA	JUDUL TUGAS AKHIR	NAMA GAMBAR	SKALA	NO. GAMBAR
 <p>Optimized using trial version <a href="http://www.balesio.com">www.balesio.com</a></p>	<p>TUGAS AKHIR PERANCANGAN (LBE PERANCANGAN PERUMAHAN DAN LINGKUNGAN PERMUKIMAN)</p>	<p>Dr. Ir. Hj. Idawarni J. Asmal, MT Dr. H. Edward Syarif, ST., MT</p>	<p>REZKY NURFADILAH SIHI D051181001</p>	<p>PENERAPAN <i>GREEN ARCHITECTURE</i> PADA PERMUKIMAN PESISIR DI KOTA BAUBAU SULAWESI TENGGARA</p>	<p>SISTEM PENANGKAL PETIR</p>		

# ISOMETRI MEKANIKAL ELEKTRIKAL



DENAH KOLONG


DENAH RUMAH

KETERANGAN	JMLAH
	10
	1
	1
	1





## KETERANGAN:

- : TITIK LAMPU
- : GARDU DISTRIBUSI
- : METERAN
- : TRAFO DISTRIBUSI



 ARSITEKTUR TEKNIK ASANUDDIN	TUGAS AKHIR PERANCANGAN (LBE PERANCANGAN PERUMAHAN DAN LINGKUNGAN PERMUKIMAN)	DOSEN PEMBIMBING	MAHASISWA	JUDUL TUGAS AKHIR	NAMA GAMBAR	SKALA	NO. GAMBAR
		Dr. Ir. Hj. Idawarni J. Asmal, MT Dr. H. Edward Syarif, ST., MT	REZKY NURFADILAH SIHI D051181001	PENERAPAN <i>GREEN ARCHITECTURE</i> PADA PERMUKIMAN PESISIR DI KOTA BAUBAU SULAWESI TENGARA	ISOMETRI MEKANIKAL ELEKTRIKAL		


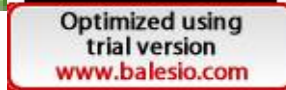
# ISOMETRI SISTEM AIR BERSIH DAN KOTOR

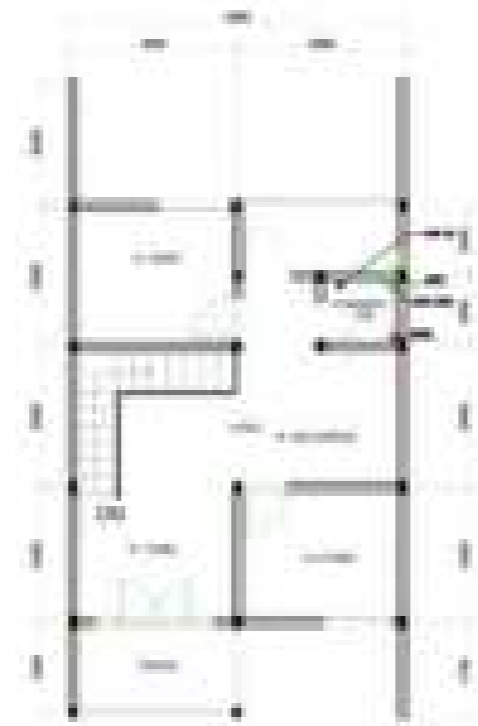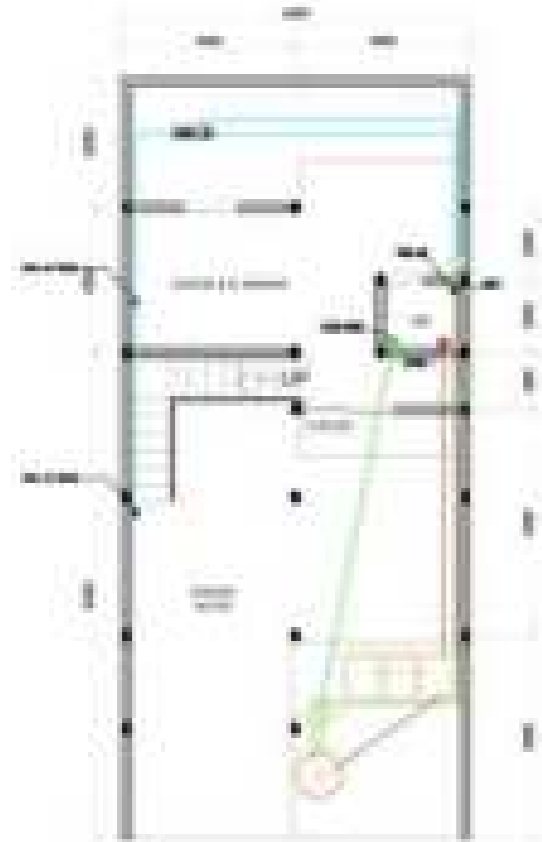

DENAH KOLONG


DENAH RUMAH

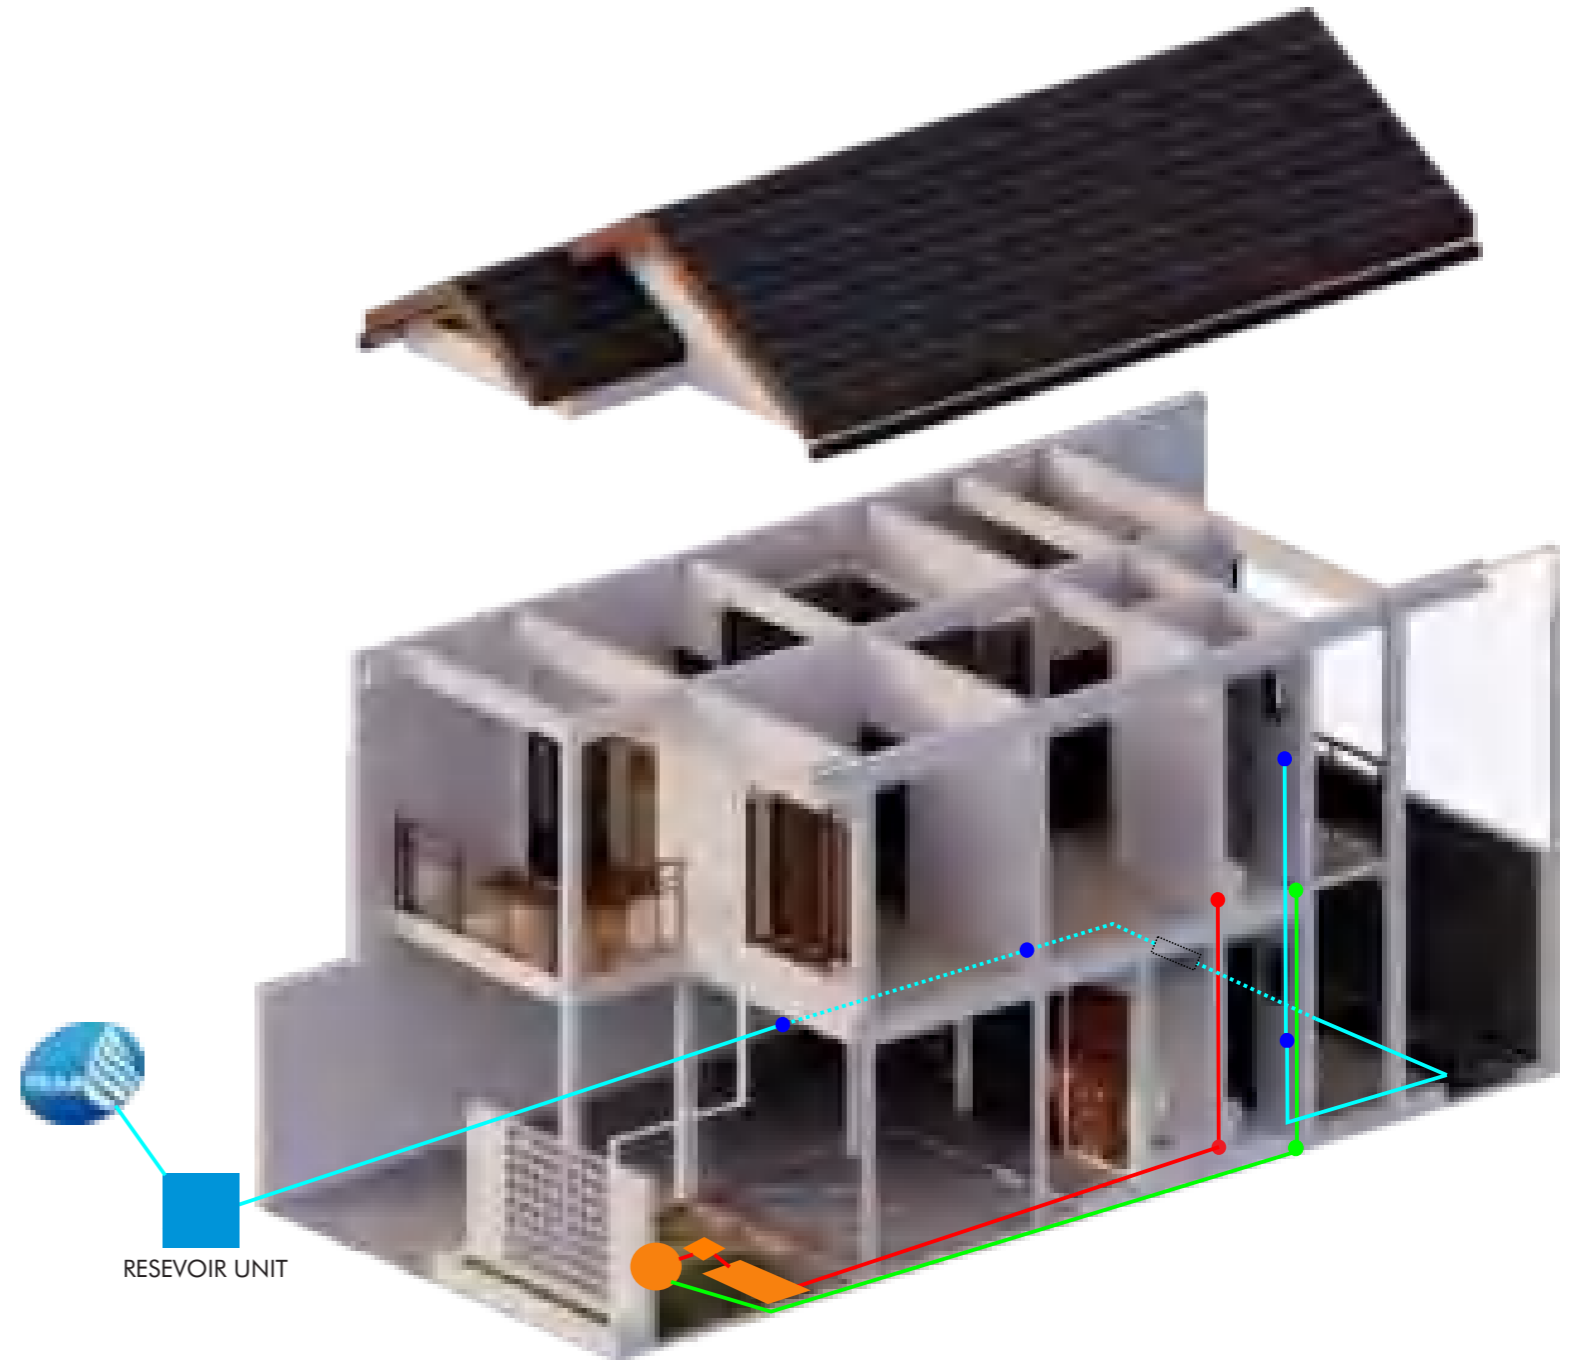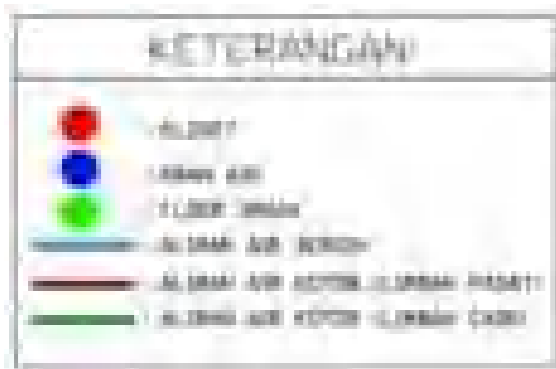


		DOSEN PEMBIMBING	MAHASISWA	JUDUL TUGAS AKHIR	NAMA GAMBAR	SKALA	NO. GAMBAR
	TUGAS AKHIR PERANCANGAN (LBE PERANCANGAN PERUMAHAN DAN LINGKUNGAN PERMUKIMAN)	Dr. Ir. Hj. Idawarni J. Asmal, MT Dr. H. Edward Syarif, ST., MT	REZKY NURFADILAH SIHI D051181001	PENERAPAN <i>GREEN ARCHITECTURE</i> PADA PERMUKIMAN PESISIR DI KOTA BAUBAU SULAWESI TENGGARA	ISOMETRI SISTEM AIR BERSIH DAN KOTOR		


# KONSEP TATA MASSA

## POLA PENATAAN

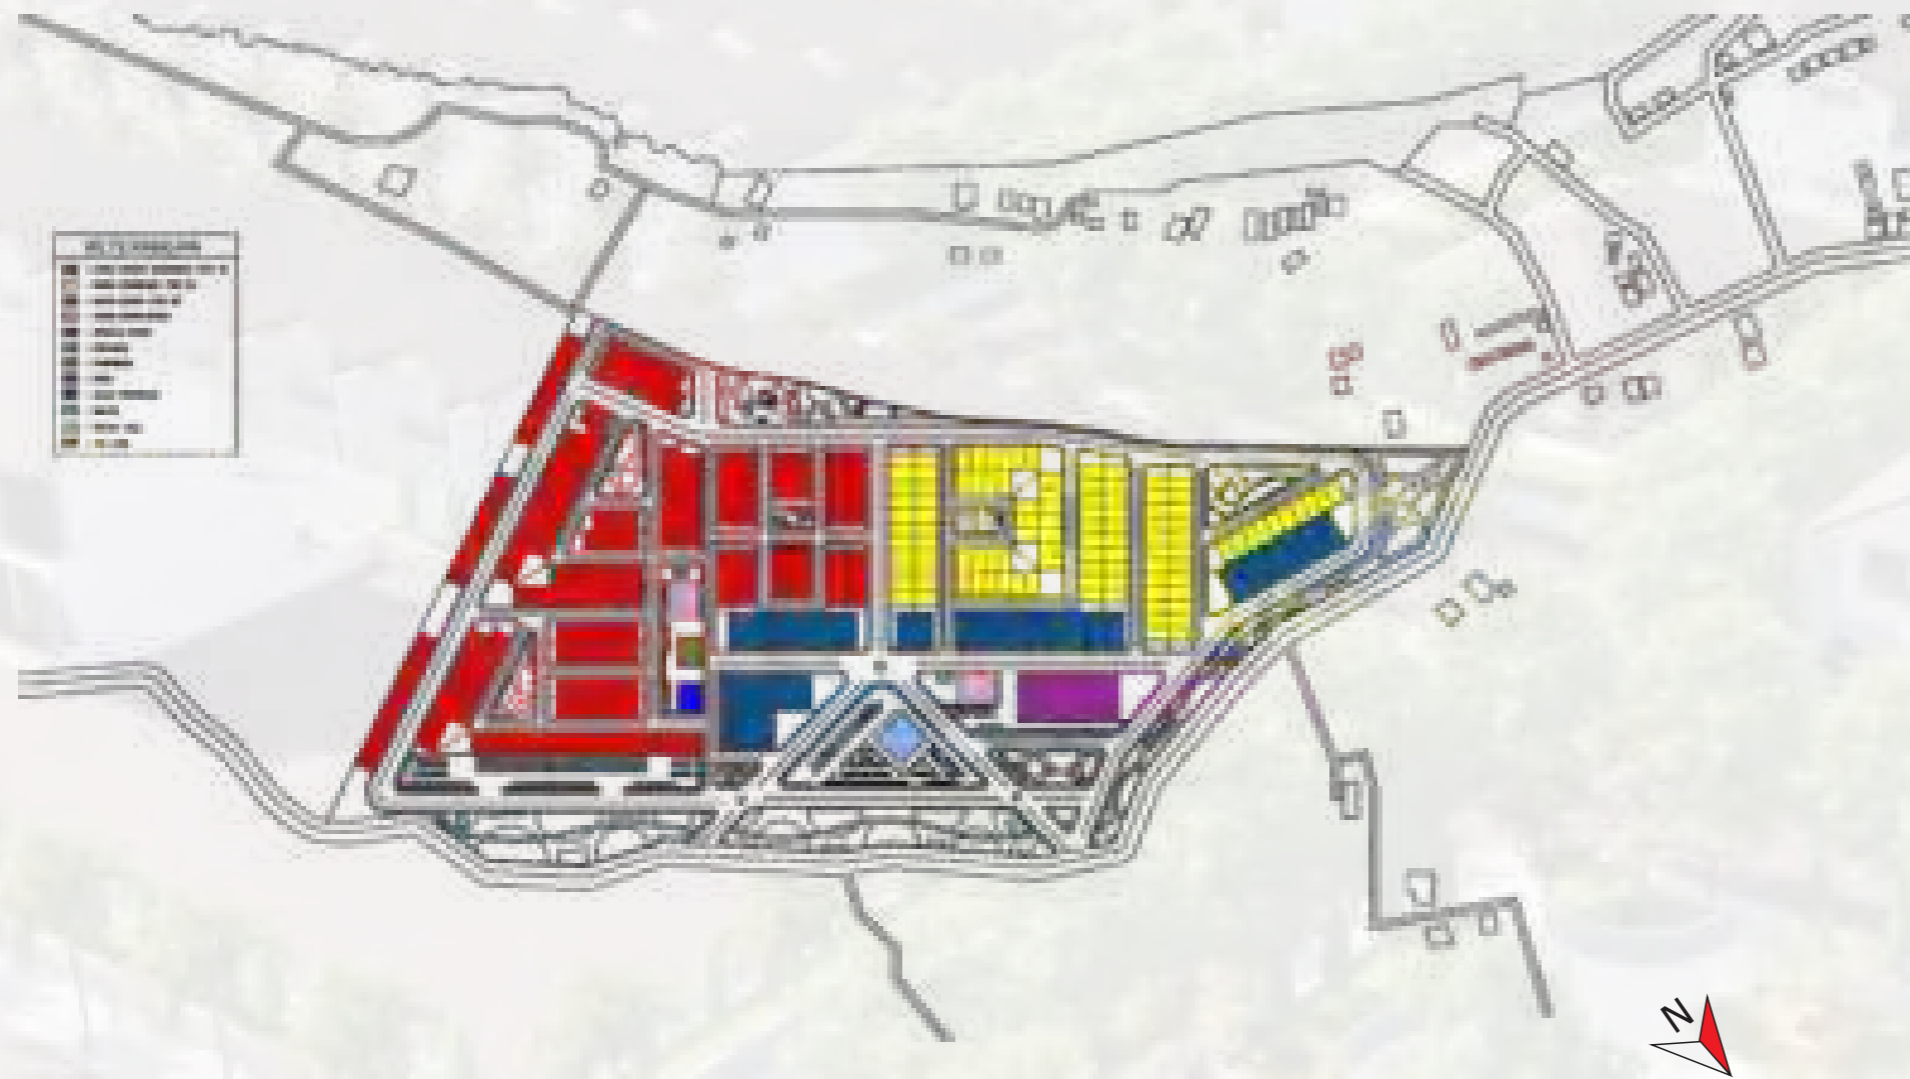

Pola penataan massa bangunan yang digunakan disesuaikan dengan kondisi lahan yang ada di lokasi perencanaan. Adapun pola permukiman yang akan digunakan adalah pola gabungan yaitu pola memanjang (linear), pola *grid*, pola taman, serta pola *loop*.

		JUDUL TUGAS AKHIR	MAHASISWA	DOSEN PEMBIMBING	JUDUL GAMBAR	SKALA	NO.HAL
 <p>EN ARSITEKTUR TAS TEKNIK AS HASANUDDIN</p> <p>Optimized using trial version <a href="http://www.balesio.com">www.balesio.com</a></p>	<p>TUGAS AKHIR PERANCANGAN (LBE PERANCANGAN PERUMAHAN DAN LINGKUNGAN PERMUKIMNAN)</p>	<p>PENERAPAN ARSITEKTUR HIJAU PADA PERMUKIMAN PESISIR DI KOTA BAUBAU SULAWESI TENGGARA</p>	<p>REZKY NURFADILAH SIHI (D051181001)</p>	<p>DR. IR HJ. IDAWARNI J. ASMAL, MT DR. IR. H. EDWARD SYARIF, ST., MT</p>	<p>KONSEP TATA MASSA</p>		

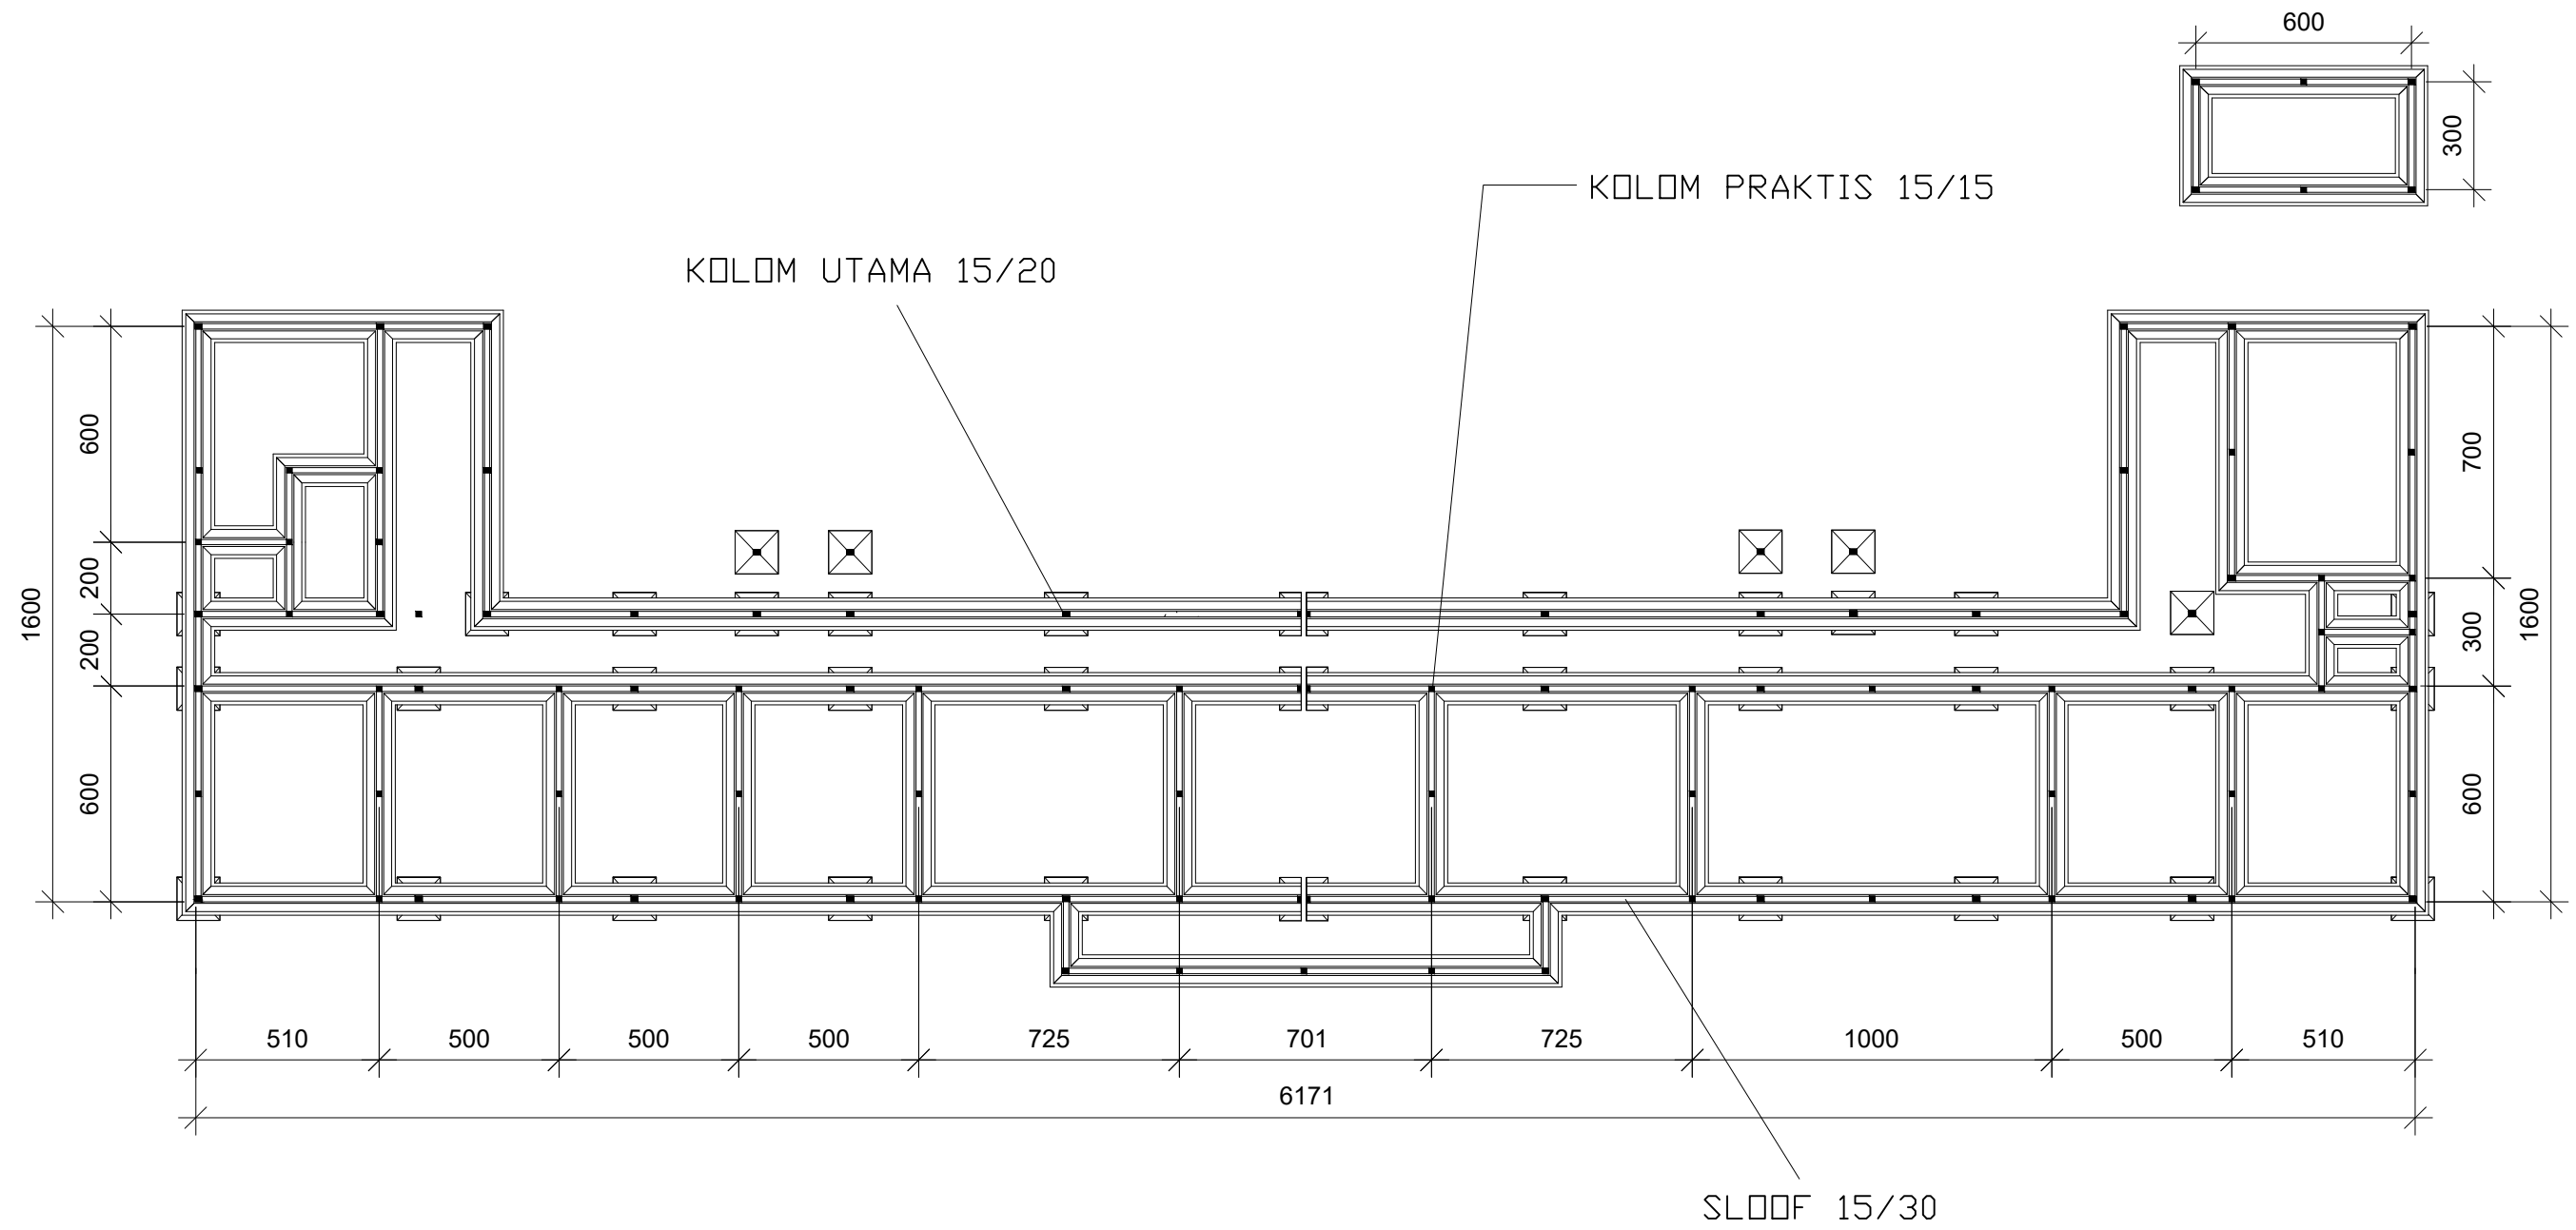

Optimized using  
trial version  
www.balesio.com

ARSITEKTUR  
S TEKNIK  
UNIVERSITAS HASANUDDIN

STUDIO AKHIR  
AKHIR PERANCANGAN  
(LBE PERANCANGAN  
PERUMAHAN DAN  
LINGKUNGAN  
PERMUKIMAN)

DOSEN PEMBIMBING

Dr. Ir. H. Idawarni J asmal., MT  
Dr. H. Edward Syarif, ST., MT

JUDUL TUGAS AKHIR

PENERAPAN GREEN  
ARCHITECTURE PADA  
PERMUKIMAN PESISIR DI  
KOTA BAUBAU  
SULAWESI TENGGARA

NAMA/NIM

REZKY NURFADILAH SIHI  
D051181001

NAMA GAMBAR

RENCANA KOLM DAN SLOOF  
L.1


SKALA

1 : 200

NO.GAMBAR

JUMLAH HLM

PARAF/KETERANGAN

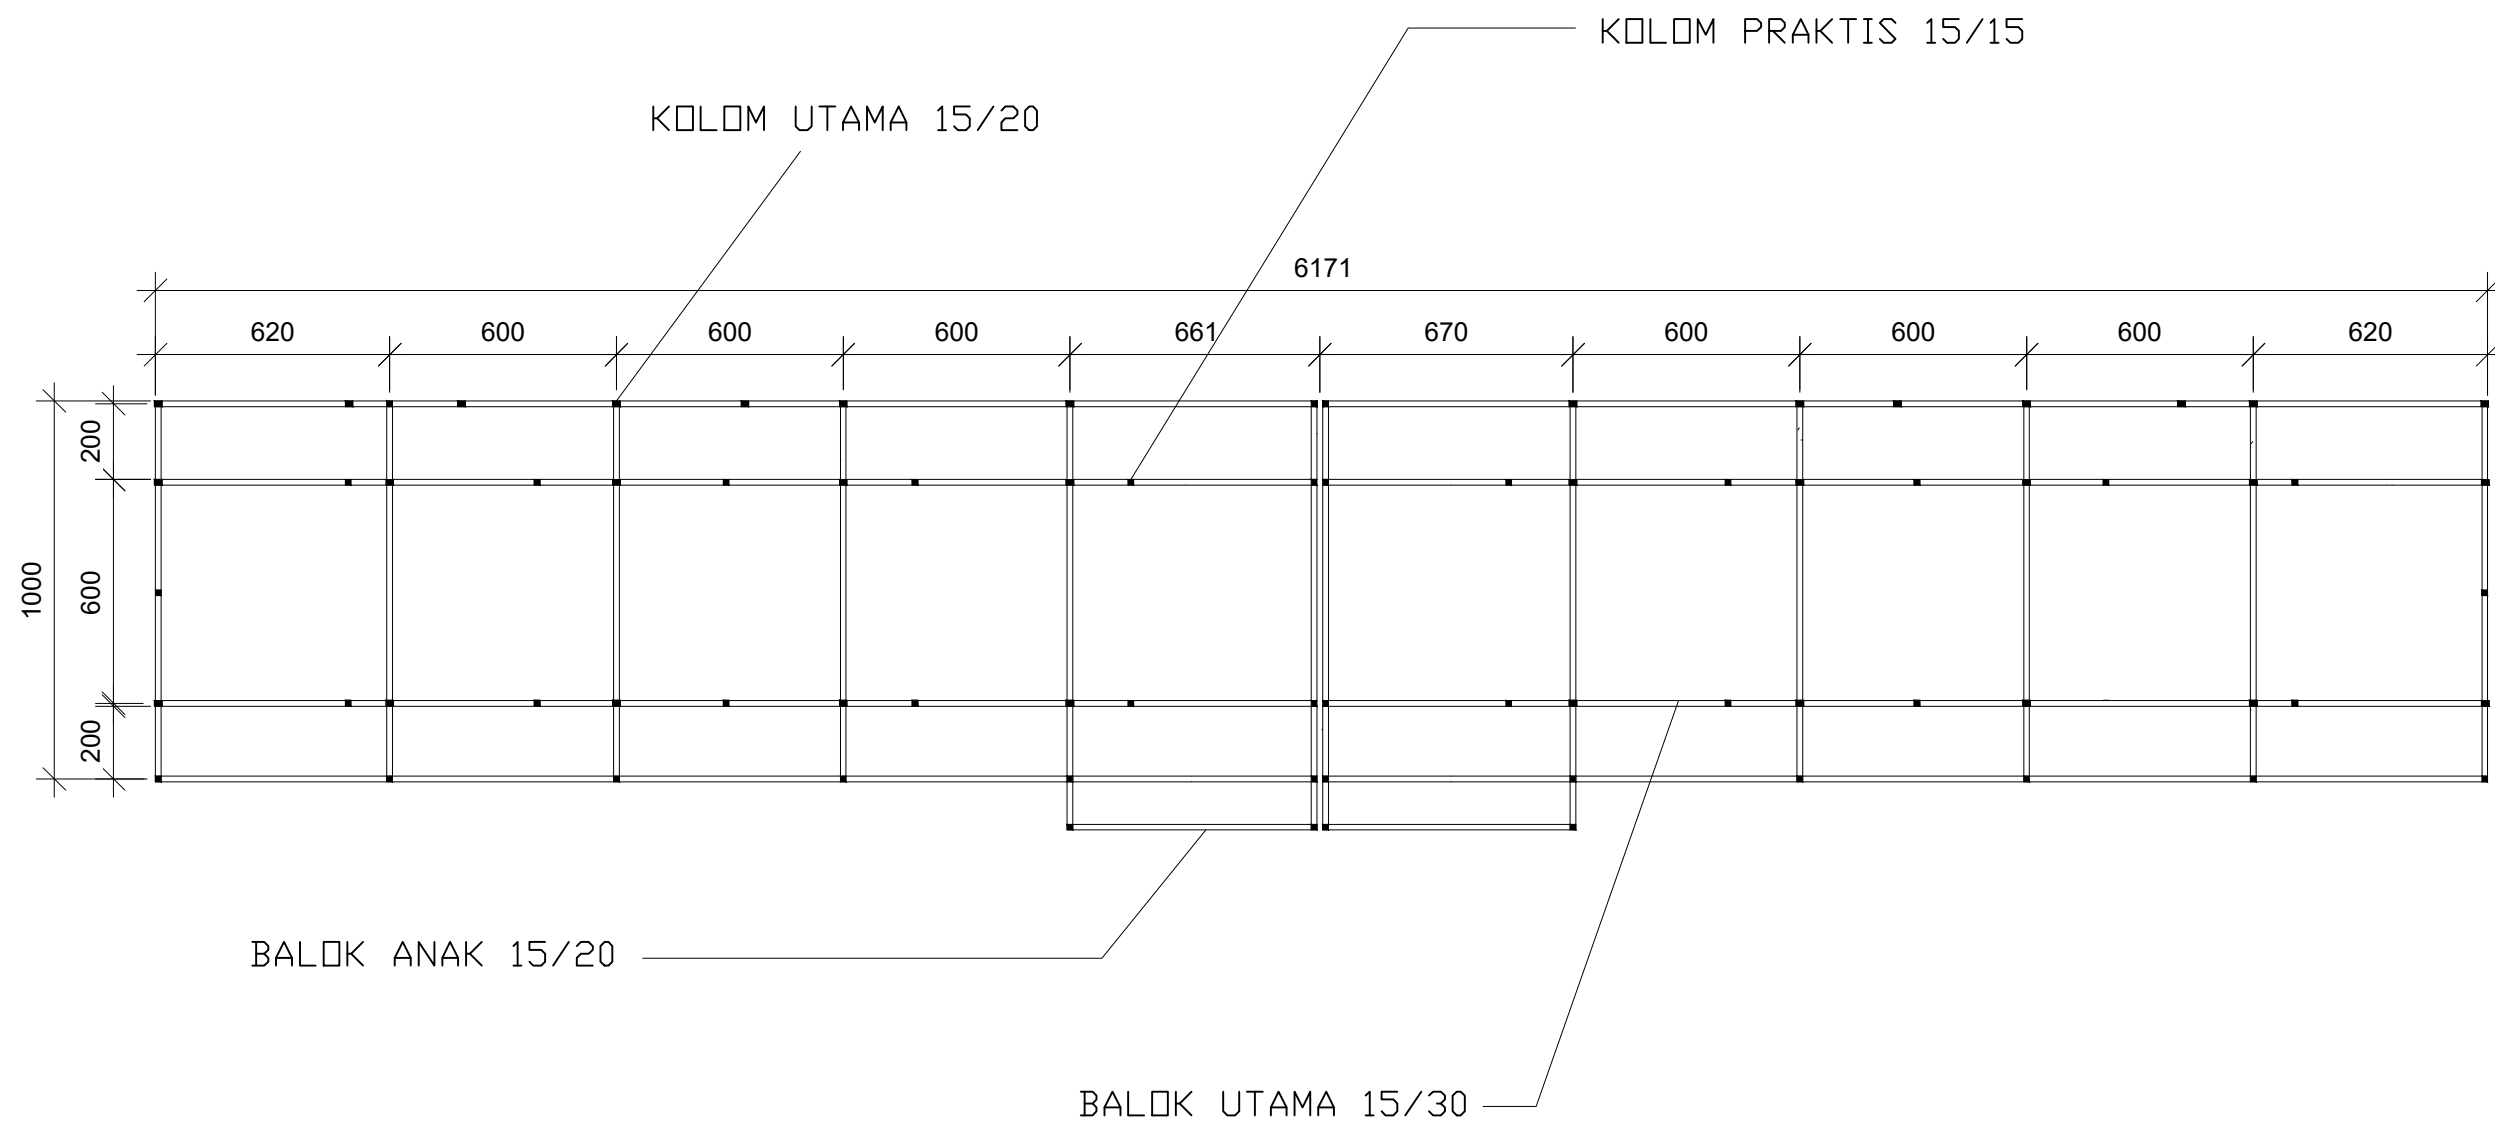

Optimized using  
trial version  
www.balesio.com

ARSITEKTUR  
S TEKNIK  
UNIVERSITAS HASANUDDIN

STUDIO AKHIR  
AKHIR PERANCANGAN  
(LBE PERANCANGAN  
PERUMAHAN DAN  
LINGKUNGAN  
PERMUKIMAN)

DOSEN PEMBIMBING

Dr. Ir. H. Idawarni J asmal., MT  
Dr. H. Edward Syarif, ST., MT

JUDUL TUGAS AKHIR

PENERAPAN GREEN  
ARCHITECTURE PADA  
PERMUKIMAN PESISIR DI  
KOTA BAUBAU  
SULAWESI TENGGARA

NAMA/NIM

REZKY NURFADILAH SIHI  
D051181001

NAMA GAMBAR

RENCANA KOLM DAN BALOK  
L.2

SKALA

1 : 200

NO.GAMBAR

JUMLAH HLM

PARAF/KETERANGAN





Optimized using  
trial version  
[www.balesio.com](http://www.balesio.com)


ARSITEKTUR  
S TEKNIK  
UNIVERSITAS HASANUDDIN

STUDIO AKHIR  
AKHIR PERANCANGAN  
(LBE PERANCANGAN  
PERUMAHAN DAN  
LINGKUNGAN  
PERMUKIMAN)

DOSEN PEMBIMBING	JUDUL TUGAS AKHIR	NAMA/NIM	NAMA GAMBAR	SKALA	NO.GAMBAR	JUMLAH HLM	PARAF/KETERANGAN
Dr. Ir. H. Idawarni J asmal., MT Dr. H. Edward Syarif, ST., MT	PENERAPAN GREEN ARCHITECTURE PADA PERMUKIMAN PESISIR DI KOTA BAUBAU SULAWESI TENGGARA	REZKY NURFADILAH SIHI D051181001	TAMPAK POTONGAN	1 : 200			

**KETERANGAN:**

■	RUMAH SANGAT SEDERHANA TYPE 45
■	RUMAH SEDERHANA TYPE 54
■	RUMAH MEWAH TYPE 120
■	TAMAN KANAK-KANAK
■	SEKOLAH DASAR
■	PDSYANDU
■	PUSKESMAS
■	RUKD
■	BALAI PERTEMUAN
■	MASJID
■	TOILET UMUM
■	PDS JAGA

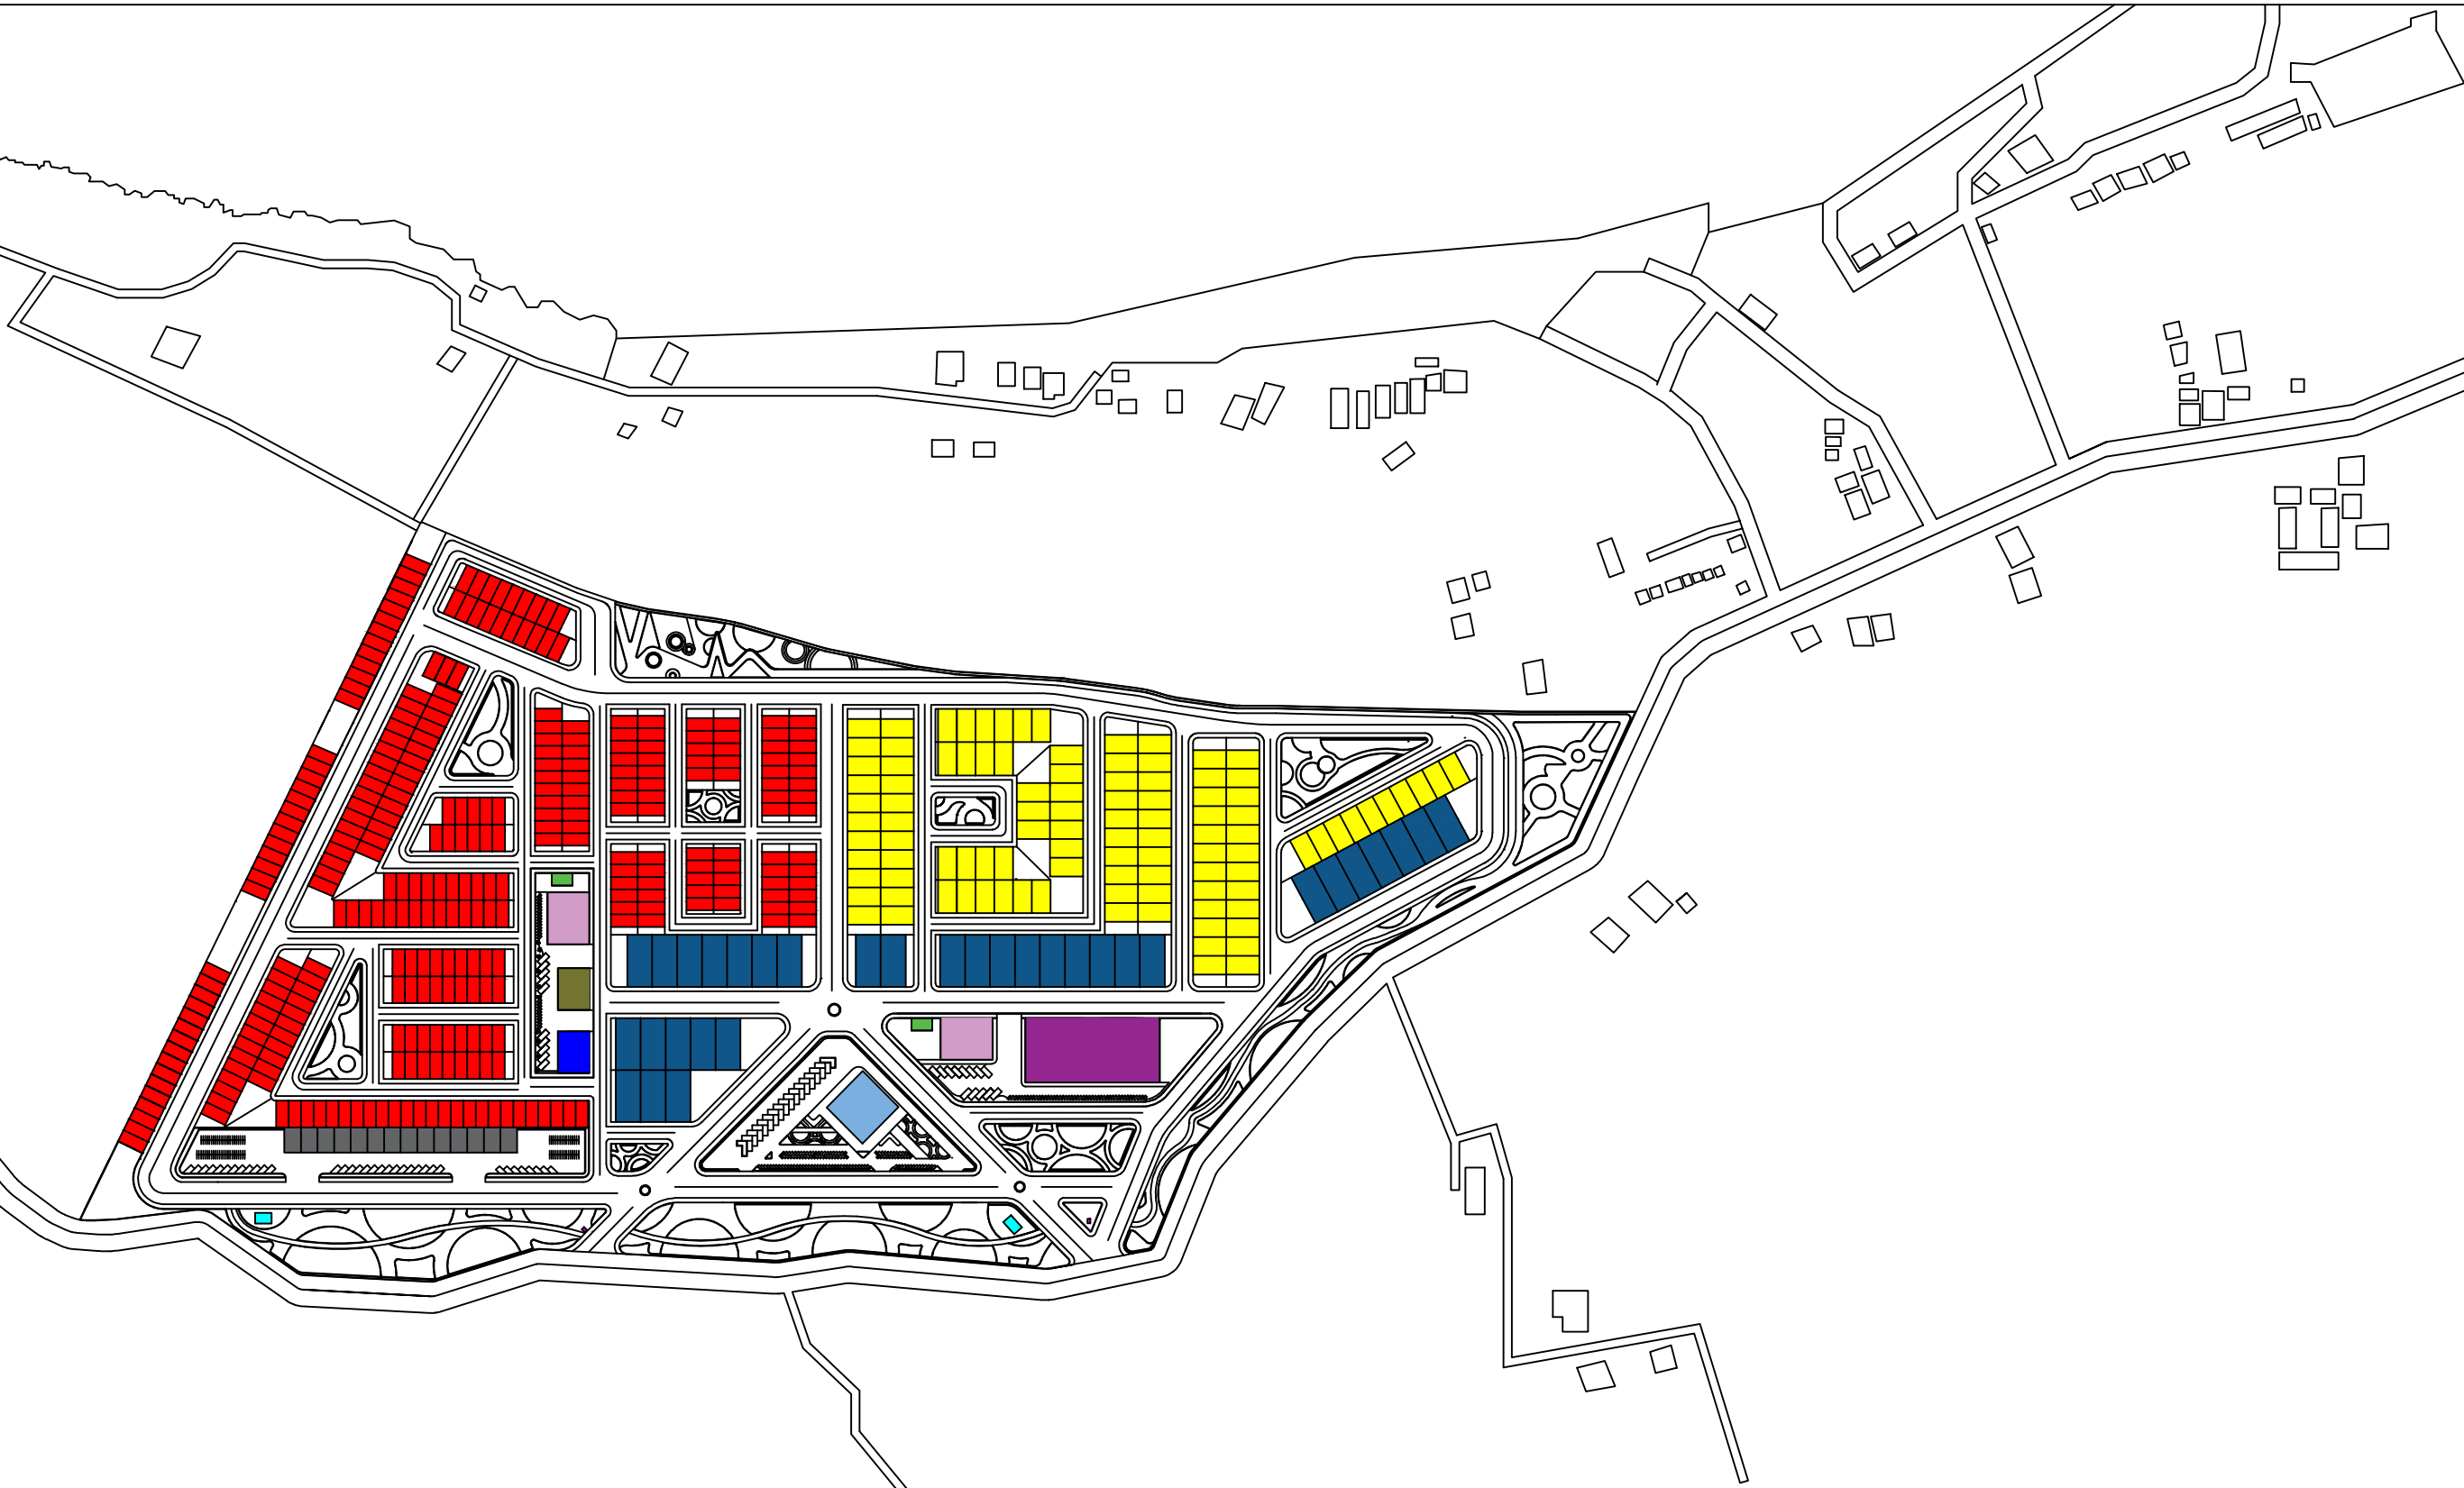

- KETERANGAN:**
- A : MASJID
  - B : RUMAH
  - C : AREA RUMAH TYPE 45
  - D : AREA RUMAH TYPE 54
  - E : AREA RUMAH TYPE 120
  - F : TAMAN KANAK-KANAK
  - G : SEKOLAH DASAR
  - H : POSYANDU
  - I : PUSKESMAS
  - J : BALAI PERTEHUAH
  - K : AREA RUANG TERBUKA HALAU
  - L : PARKIRAN
  - M : POS JAGA



Optimized using trial version [www.balesio.com](http://www.balesio.com)

DISIAI BEMBERSING	JUDUL TUGAS AKHIR	NAMA/NIM	NAMA GAMBAR	SKALA	NO GAMBAR	JUMLAH FILM	PARAF/KETERANGAN
Dr. Dr. H. Edwandi Djani, ST, MT Dr. H. Edwandi Djani, ST, MT	PENERAPAN GREEN ARCHITECTURE PADA PEMBANGUNAN PERUMAHAN DI KOTA BALUBAU SULAWESI TENGGARA	REZA NURADILAH SHI 000101001	SITE PLAN	1 : 2500			

ARSITEKTUR TEKNIK  
UNIVERSITAS HASANUDDIN

STUDI AKHIR AKHIR PERANCANGAN KEBERKAWANAN PERUMAHAN DAN LINGKUNGAN PERMUKIMAN

- KETERANGAN:**
- A : MASJID
  - B : RUMAH
  - C : AREA RUMAH TYPE 45
  - D : AREA RUMAH TYPE 54
  - E : AREA RUMAH TYPE 120
  - F : TAMAN KANAK-KANAK
  - G : SEKOLAH DASAR
  - H : POLYKLINIK
  - I : PUSKESMAS
  - J : BALAI PERTEMUAN
  - K : AREA RUANG TERBUKA HIJAU
  - L : PARKIRAN
  - M : POS JAJAN



Optimized using trial version [www.balesio.com](http://www.balesio.com)

DISKSI PEMBIMBING	JUDUL TUGAS AKHIR	NAMA NIM	NAMA GAMBAR	SKALA	NO GAMBAR	JUMLAH FILM	PARAF/KETERANGAN
Dr. Dr. H. Edwanda Syahid, ST, MT	PENERAPAN GREEN ARCHITECTURE PADA PERUMAHAN PESISIR DI KOTA BAUBAU SULAWESI TENGGARA	REZA NURADILAH SARI 000101901	SITE PLAN	1 : 2500			

ARSITEKTUR TEKNIK  
UNIVERSITAS HASANUDDIN

STUDI AKHIR  
AKHIR PERANCANGAN  
ALBE PERANCANGAN  
PERUMAHAN DAN  
LINGKUNGAN  
PERMUKIMAN

**KETERANGAN:**

- SIRKULASI UTAMA/PRIMER
- SIRKULASI SEKUNDER
- SIRKULASI PEJALAN KARI (PEDESTRIAN)

DETAIL 1:5000



Optimized using trial version [www.balesio.com](http://www.balesio.com)

DISKON PEMBAYARAN	JUDUL TUGAS AKHIR	NAMA/NIM	NAMA GAMBAR	SKALA	NO GAMBAR	JUMLAH FILM	PARAF/KETERANGAN
Dr. Dr. H. Isawarni, U. danal, MT Dr. H. Edward Syarif, ST, MT	PENERAPAN GREEN ARCHITECTURE PADA PERMUKIMAN PESISIR DI KOTA BAUBAU SULAWESI TENGGARA	REZA NURADILAH SIH 003121001	SITE PLAN	1 : 2500			

ARSITEKTUR  
TEKNIK  
UNIVERSITAS HASANUDDIN

STUDI AKHIR  
AKHIR PERANCANGAN  
SUDAH PERANCANGAN  
PERUBAHAN DAN  
LINDUNGAN  
PERMUKIMAN

**KETERANGAN:**

-  PLN
-  TRAFIK DISTRIBUSI
-  GARDU DISTRIBUSI
-  ALIRAN LISTRIK

DETAIL 1:5000




Optimized using trial version  
www.balesio.com

DISAIN PEMBIMBING	JUDUL TUGAS AKHIR	NAMA/NIM	NAMA GAMBAR	SKALA	NO GAMBAR	JUMLAH HALM	PARAF/KETERANGAN
Dr. Dr. H. Edwarso Sjahrif, ST, MT	PENERAPAN GREEN ARCHITECTURE PADA FORMJERMAN PESISIR DI KOTA BAUBAU SULAWESI TENGGARA	REZKA NURFADILAH SARI 003121001	SITE PLAN	1 : 2500			

ARSITEKTUR  
TEKNIK  
HASANUDDIN

STUDI AKHIR  
AKHIR PERANCANGAN  
SITE PERANCANGAN  
PERUBAHAN DAN  
LINGKUNGAN  
PEMBUKTIAN

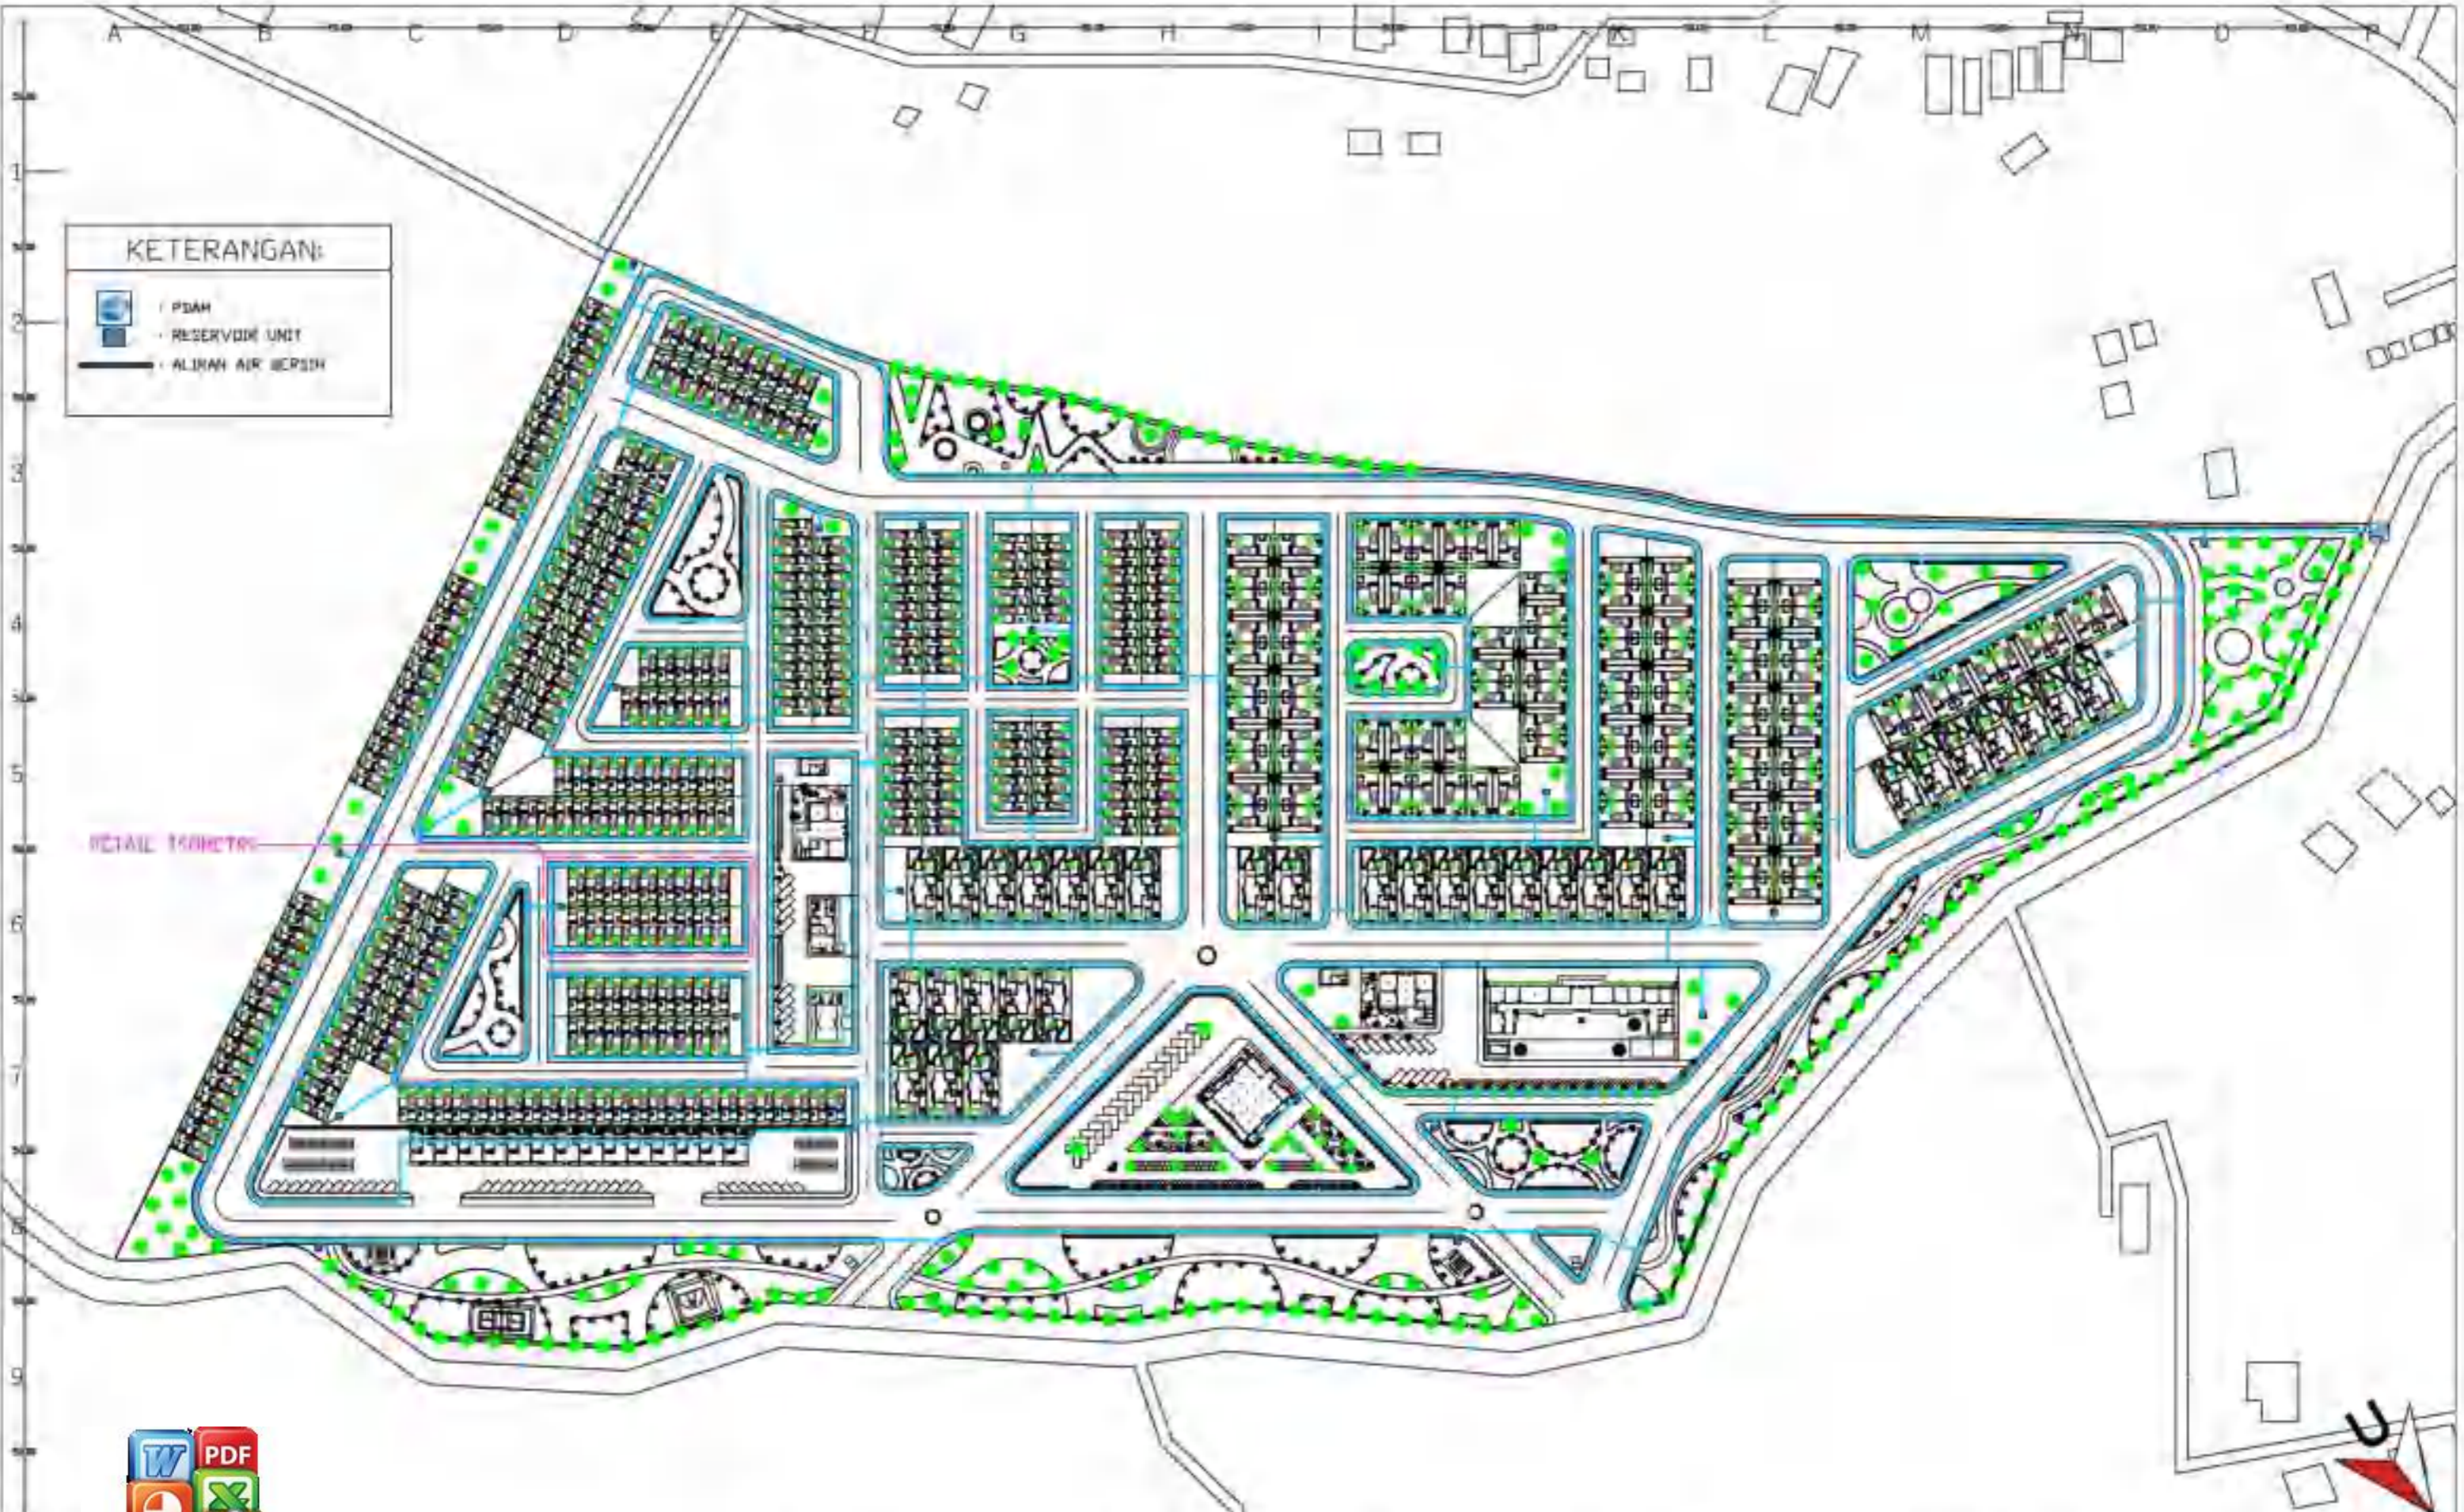

**KETERANGAN:**

- PDAM
- RESERVOIR UNIT
- ALIRAN AIR BERSIH

DETAIL 1:5000



Optimized using trial version [www.balesio.com](http://www.balesio.com)

ARSITEKTUR TEKNIK	DOSEN PEMBIMBING	JUDUL TUGAS AKHIR	NAMA/NIM	NAMA GAMBAR	SKALA	NO GAMBAR	JUMLAH FILM	PARAFF/KETERANGAN
UNIVERSITAS HASANUDDIN	Dr. Dr. H. Isawarna J. Basali, MT Dr. H. Edwanda Syarif, ST, MT	PENERAPAN GREEN ARCHITECTURE PADA PERUMAHAN PESISIR DI KOTA BAUBAU SULAWESI TENGGARA	REZKA NURADILAH SIFA 003121001	SITE PLAN	1 : 2500			

**KETERANGAN**

	SEPTIK TANK
	WATER TREATMENT
	BAK KONTROL
	SUNRI RESAPAN
	ALIRAN AIR KOTOR LIMBAH PADAT
	ALIRAN AIR KOTOR LIMBAH CAIR

DETAIL 1:500MTR



Optimized using  
trial version  
[www.balesio.com](http://www.balesio.com)

ARSITEKTUR  
TEKNIK  
UNIVERSITAS HASANUDDIN

STUDI AKHIR  
AKHIR PERANCANGAN  
SLE PERANCANGAN  
PERUMAHAN DAN  
LINGKUNGAN  
PERMUKIMAN

DISEN PEMBIMBING

Dr. Dr. H. Edwono Syarif, ST, MT

JUDUL TUGAS AKHIR

PENERAPAN GREEN  
ARCHITECTURE PADA  
PERMUKIMAN PESISTR DI  
KOTA BAUBAU  
SULAWESI TENGGARA

NAMA NIM

REZA NURHADIYAH SARI  
000101001

NAMA GAMBAR

SITE PLAN

SKALA

1 : 2500

NO GAMBAR

JUMLAH FILM

TARAF/KETERANGAN





**KETERANGAN:**

-  PILAR HYDRANT LJARAN 30-35 M
-  RESERVOIR UTAMA
-  ALIRAN AIR HYDRANT

DETAIL ISOMETRI



Optimized using  
trial version  
[www.balesio.com](http://www.balesio.com)

DISAIN PEMBIMBING	JUDUL TUGAS AKHIR	NAMA/NIM	NAMA GAMBAR	SKALA	NO GAMBAR	JUMLAH FILM	PARAF/KETERANGAN
Dr. Dr. H. Iswandi, U. danal, MT Dr. H. Edward Syarif, ST, MT	PENERAPAN GREEN ARCHITECTURE PADA PERMUKIMAN PESISIR DI KOTA BAUBAU SULAWESI TENGGARA	REZKA NURADILAH SIFA 003121001	SITE PLAN	1 : 2500			

ARSITEKTUR  
TEKNIK  
UNIVERSITAS HASANUDDIN

STUDI AKHIR  
AKHIR PERANCANGAN  
SITE PERANCANGAN  
PERUBAHAN DAN  
LINGKUNGAN  
PEMBUKTIAN