

DAFTAR PUSTAKA

- Arifin, R. (2019). PENERAPAN KONSEP ARSITEKTUR HIJAU PADA PUSAT KONSERVASI. *Jurnal Arsitektur PURWARUPA Volume 3 no 3 Juli 2019: 207-212*, 207-212. Retrieved from SENTHONG.
- Cahyani, R. A. (2020). Konsep Bangunan Rumah Tinggal sebagai Penerapan Arsitektur Hijau. *Indonesian Journal of Conservation*, 103-105.
- Damayanti Asikin, R. P. (2013). Identifikasi Konsep Arsitektur Hijau di Permukiman DAS Brantas Kelurahan Penanggung Malang. *Jurnal RUAS, Volume 11 No 1, Juni 2013, ISSN 1693-3702*, 56-57.
- Damianus, F. F. (2019). ARSITEKTUR HIJAU BERKELANJUTAN PADA PERMUKIMAN HERITAGE BERBASIS SMART CITY MELALUI PARTISIPASI MASYARKAT . *architecture&ENVIRONMENT Vol. x, No. y, Oct 2019: 1-34*, 11-20.
- Heilia Nur Ruhenda, E. A. (2016). Menuju Pembangunan Berkelanjutan: Tinjauan. *Jurnal Online Institut Teknologi Nasional*, 119-130.
- Hilma Tamiami Fachrudin, R. H. (2017). PENERAPAN ARSITEKTUR HIJAU DALAM KONTEKS LINGKUNGAN PADA RUMAH TINGGAL. 1027-1031.
- Ramadhan, F. (2014). *ENGUKURAN INDEKS ARSITEKTUR HIJAU (GREEN ARCHITECTURE) PADA LINGKUNGAN BANGUNAN :Studi Kasus Kampung Adat Dukuh di Kabupaten Garut dan Kampung Adat Naga di Kabupaten Tasikmalaya*. Retrieved from UPI REPOSITORY: <http://repository.upi.edu/15642/>
- TAFSIR, N. F. (2020). *KAWASAN PUSAT PERBELANJAAN SOUVENIR KHAS MAKASSAR*. Makassar.
- Yessy Christanti Silaban, M. O. (2021). ANALISIS KARAKTERISTIK WILAYAH PERMUKIMAN TANJUNG. *Journalof ArchitecturalDesignandDevelopment*, 3-4.



LAPORAN PERANCANGAN

**PENERAPAN ARSITEKTUR HIJAU PADA PERMUKIMAN PESISIR DI KOTA
BAUBAU SULAWESI TENGGARA**

OLEH:

REZKY NURFADILAH SIHI

D051181001



DEPARTEMEN ARSITEKTUR
FAKULTAS TEKNIK
UNIVERSITAS HASANUDDIN

2024



Optimized using
trial version
www.balesio.com

DAFTAR ISI

DAFTAR ISI	ii
DAFTAR GAMBAR	iii
DAFTAR TABEL	iv
BAB I	1
RINGKASAN PROYEK	1
BAB II	2
KONSEP PERANCANGAN	2
A. Perancangan Fisik Makro	2
1. Rona Awal Tapak.....	2
2. Hasil Perancangan Tapak.....	3
3. Rencana Eksterior/Lansekap.....	3
B. Perancangan Fisik Mikro	5
1. Kebutuhan dan Pengelompokan Ruang	5
2. Bentuk Bangunan	5
3. Sistem Struktur Bangunan.....	6
4. Tata Ruang Dalam (<i>Interior</i>).....	7
5. Sistem Sirkulasi.....	7
6. Sistem Utilitas	8



DAFTAR GAMBAR

Gambar 1: Rona Awal Tapak	2
Gambar 2: Site Plan	3
Gambar 3: Detail Rencana Lansekap 1	4
Gambar 4: Detail Rencana Lansekap 2	4
Gambar 5: Bentuk Bangunan	6
Gambar 6: Tata Ruang Dalam	7
Gambar 7: Sistem Sirkulasi Tapak	8
Gambar 8: Sistem Sirkulasi Bangunan	8
Gambar 9: Sistem Mekanikal Elektrikal Tapak	9
Gambar 10: Sistem Mekanikal Elektrikal Hunian	9
Gambar 11: Sistem Pencegah Kebakaran Pada Tapak	10
Gambar 12: Sistem Jaringan Air Bersih Tapak	11
Gambar 13: Sistem Jaringan Air Kotor Tapak	11
Gambar 14: Sistem Jaringan Air Bersih dan Kotor Pada Hunian	12



DAFTAR TABEL

Tabel 1: Besaran Ruang5



Optimized using
trial version
www.balesio.com

BAB I

RINGKASAN PROYEK

A. Ringkasan Proyek

1. Ringkasan Proyek : Penerapan Arsitektur Hijau Pada Permukiman Pesisir di Kota Baubau Sulawesi Tenggara.
2. Lokasi Proyek : Jl. Dayanu Ikhsanuddin, Kelurahan Sulaa, Kecamatan Betoambari, Kota Baubau, Sulawesi Tenggara.
3. Luas Tapak : ±16 ha.

B. Pengertian Proyek

Dalam undang-undang Nomor 1 tahun 2011 tentang perumahan dan kawasan permukiman, yaitu permukiman adalah bagian dari lingkungan hunian yang terdiri atas lebih dari satu satuan perumahan yang mempunyai prasarana, sarana, utilitas umum, serta mempunyai penunjang kegiatan fungsi lain di kawasan perkotaan atau kawasan perdesaan. Sedangkan definisi permukiman menurut Hadi Sabari Yunus (1987) dalam Wesnawa (2015:2) dapat diartikan sebagai bentukan baik buatan manusia ataupun alami dengan segala kelengkapannya yang digunakan manusia sebagai individu maupun kelompok untuk bertempat tinggal baik sementara maupun menetap dalam rangka menyelenggarakan kehidupannya.

Menurut Sabari (2008) permukiman merupakan tempat tinggal atau yang berkaitan dengan tempat tinggal dan secara sempit berarti daerah tempat tinggal atau bangunan tempat tinggal. Dari berbagai sumber yang telah di paparkan sebelumnya, permukiman merupakan salah satu wujud aktifitas yang dilakukan manusia pada suatu tempat di muka bumi dan yang menjadi tujuan utama dari penataan kawasan adalah untuk mengembangkan lingkungan permukiman.

C. Tujuan Proyek

Tujuan perancangan permukiman adalah agar dapat menjadi acuan dari masalah an permukiman pesisir di Kota Baubau, dimana penerapan konsep arsitektur angkat cocok untuk digunakan, dengan penerapan arsitektur hijau akan memiliki uh baik dalam kelestarian lingkungan, dan menciptakan kehidupan yang lebih in berkelanjutan.




BAB II

KONSEP PERANCANGAN

A. Perancangan Fisik Makro

1. Rona Awal Tapak

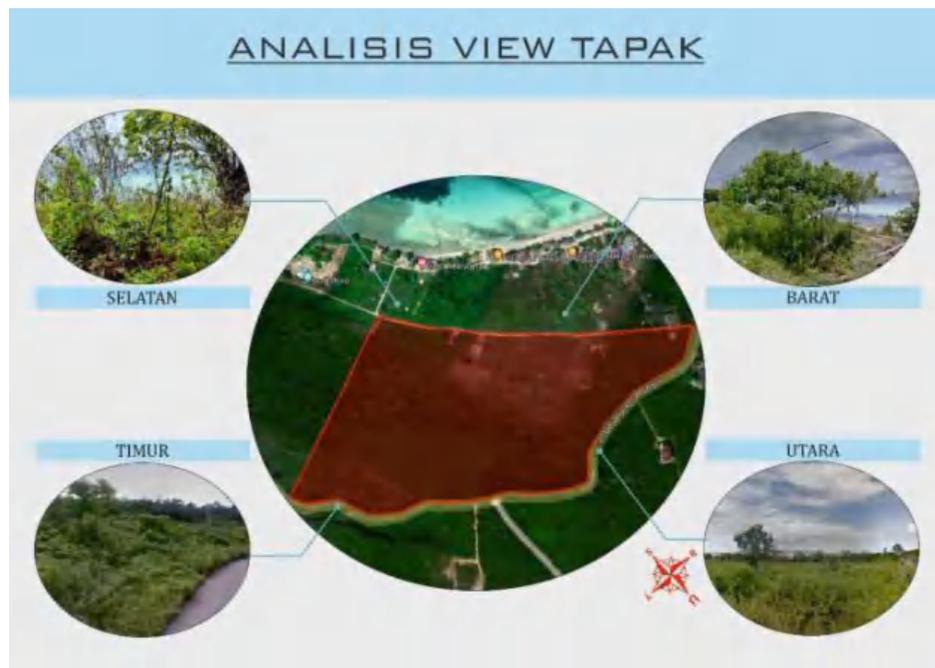

Gambar 1: Rona Awal Tapak

Pada lokasi tapak terdapat 4 view, dimana masing-masing memiliki kelebihan serta kekurangan masing-masing yaitu:


- Barat, merupakan view yang sangat menarik karena berhadapan langsung dengan pantai. Sehingga view ini dapat dimanfaatkan sebagai daya tarik dari lokasi tapak.
- Timur, adapun view pada bagian ini berupa lahan kosong serta berbatasan langsung dengan jalan raya.
- Selatan, merupakan view yang juga menarik karena berbatasan dengan goa moko juga laut. Sehingga view ini dapat dimanfaatkan sebagai daya tarik dari lokasi tapak.
- Utara, adapun view yang terdapat disini yaitu berupa lahan kosong serta berbatasan dengan jalan raya.



2. Hasil Perancangan Tapak

Pola permukiman yang digunakan adalah pola gabungan yaitu pola memanjang (linear), pola *grid*, pola taman, serta pola *loop*. Sedangkan pola jaringan jalan yang digunakan yaitu pola *grid*. Dasar pertimbangan penggunaan pola jalan tersebut yaitu pola *grid* memiliki bentuk kapling yang praktis and efisien. Pola jalan ini paling efisien secara ekonomis dalam penataan kapling.

Dari hasil analisa dan olah desain maka rencana tapak untuk Penerapan Arsitektur Hijau Pada Permukiman Pesisir adalah:

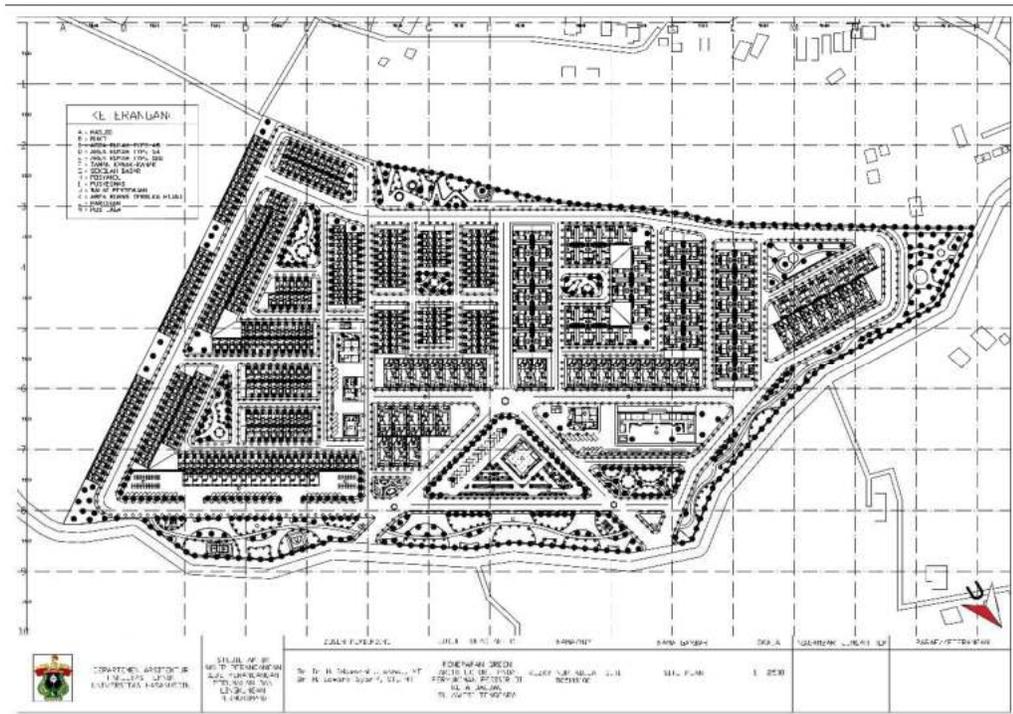

Gambar 2: Site Plan

3. Rencana Eksterior/Lanskap

Perencanaan konsep lanskap dibentuk dari unsur *softscape* dan *hardscape*. *Softscape* adalah unsur vegetasi yang mendukung estetika lingkungan tapak, sedangkan *hardscape* adalah unsur non vegetasi seperti lampu taman, bebatuan, tembok, bak sampah dan sebagainya.





Gambar 3: Detail Rencana Lanskap 1



Gambar 4: Detail Rencana Lanskap 2



B. Perancangan Fisik Mikro

1. Kebutuhan dan Pengelompokan Ruang

Kebutuhan ruang didasarkan pada kegiatan aktivitas antara lain kegiatan utama, kegiatan penunjang, dan kegiatan servis. Setelah itu pengelompokan ruang ditentukan berdasarkan keterkaitan antara pengguna di dalam bangunan. Besaran ruang ditetapkan dengan mempertimbangkan hal-hal berikut:

- a. Unit fungsi bangunan
- b. Layout perabot yang digunakan
- c. Standar luasan ruang kegiatan

Berdasarkan besaran ruang dibawah ini:

Tabel 1: Besaran Ruang

No	Jenis Ruang	Total kebutuhan ruang
1	Taman kanak-kanak	250 m ²
2	Sekolah dasar	1124 m ²
3	Posyandu	38 m ²
4	Puskesmas	332 m ²
5	Ruko	105 m ²
6	Balai pertemuan	162 m ²
7	Masjid	522 m ²
Total		2533 m ²

2. Bentuk Bangunan

Bentuk bangunan diadaptasi dari bentuk perpaduan segitiga dan segi empat, bentuk ini dipilih karena bentuk ini merupakan bentuk bangunan yang paling sesuai dengan iklim dan kondisi di Indonesia. Adapun dasar pertimbangan bentuk bangunannya yaitu:

- Mengantisipasi banjir
- Lebih fleksibel untuk pengembangan pada area kolong
- Membuat area rumah terlihat lebih luas.





Gambar 5: Bentuk Bangunan

3. Sistem Struktur Bangunan

Terdapat 3 bagian struktur yang terpilih Sub-struktur, Super struktur, dan Upper struktur:

a. Sub-Struktur

Struktur bagian bawah pada unit hunian menggunakan pondasi batu kali dan pondasi tapak, dimana Pondasi batu kali merupakan jenis pondasi dangkal yang digunakan pada bangunan dengan beban ringan sedangkan Pondasi tapak adalah jenis pondasi yang memiliki ciri utama berupa penyebaran beban secara merata ke dalam tanah melalui permukaan dasar yang luas. Biasanya pondasi ini ditemukan pada gedung bertingkat dua atau tiga bahkan lebih karena sifatnya yang bisa menahan beban bangunan agar bangunan tetap berdiri kokoh dan stabil.

b. Super-Struktur

Super struktur adalah sistem struktur yang berada diatas substruktur yang berfungsi menyalurkan gaya dan beban bangunan pada struktur yang kemudian didistribusikan ke tanah melalui elemen strukturnya. Sistem struktur yang digunakan yaitu plat beton, dimana akan digunakan pada bangunan dengan 2 lantai.

c. Upper-Struktur

Struktur bagian atas bangunan ini menggunakan struktur baja ringan.



4. Tata Ruang Dalam (*Interior*)



Gambar 6: Tata Ruang Dalam

Konsep perancangan interior sesuai dengan prinsip arsitektur hijau yang ramah lingkungan, yaitu konsep interior dengan Japandi style yang menggunakan material ramah lingkungan. Dengan konsep gaya yang tampak sederhana, multifungsi, serta estetik, desain Japandi pun dapat mengakomodasi gaya hidup dan cocok diadopsi di berbagai ukuran hunian karena sifatnya space-saving alias sangat memaksimalkan fungsi ruang sehingga jadi lebih hemat tempat. Bangunan dengan sentuhan Japandi style menghasilkan tampilan interior dan eksterior yang fokus pada fungsionalitas, ketegasan bentuk, warna terang netral, dan suasana clean.


5. Sistem Sirkulasi

Untuk sistem sirkulasi tapak, terdapat dua jalur dalam tapak yaitu jalur masuk dan jalur keluar. Perbedaan jalur tersebut agar memudahkan sirkulasi kendaraan keluar masuk, terdapat pula jalur pejalan kaki atau pedestrian. Pada sirkulasi dalam ruangan rumah susun terdapat sirkulasi vertikal yaitu tangga dan sirkulasi horizontal yaitu selasar bada bangunan.





Gambar 7: Sistem Sirkulasi Tapak

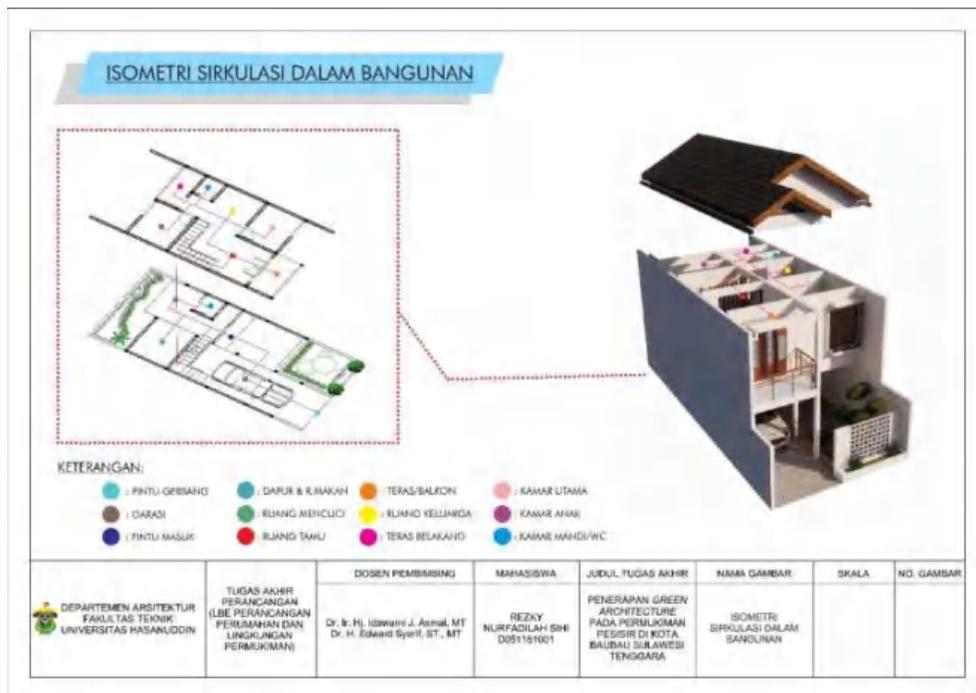

Gambar 8: Sistem Sirkulasi Bangunan




stem Utilitas

a. Sistem Mekanikal Elektrikal

Sumber Listrik Utama dalam tapak bersumber dari PLN. Dimana, aliran listrik di salurkan ke trafo distribusi lalu ke gardu distribusi dan di alirkan ke unit-unit hunian.



Gambar 9: Sistem Mekanikal Elektrikal Tapak

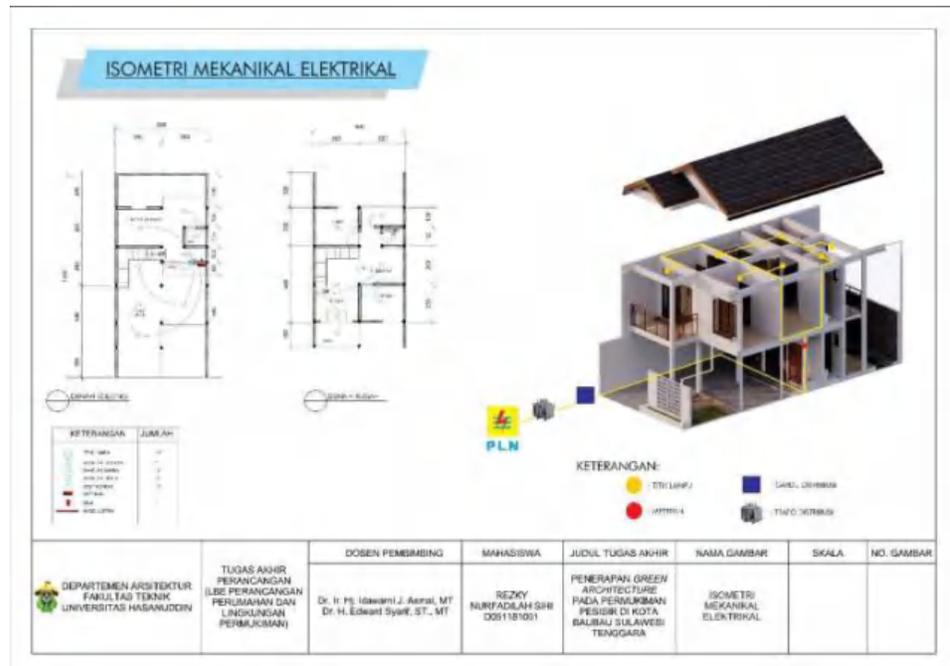

Gambar 10: Sistem Mekanikal Elektrikal Hunian



b. Sistem Keamanan

Sistem keamanan pada tapak dilakukan dengan dua cara yaitu dengan memasang pilar hydrant dan Pembangunan pos jaga. Serta keamanan pada bangunan di letakkan apar pada setiap hunian.



Gambar 11: Sistem Pencegah Kebakaran Pada Tapak

c. Sirkulasi Air Bersih dan Air Kotor

Saluran air bersih yang utama berasal dari PDAM. Kemudian air bersih tersebut disalurkan ke reservoir utama yang kemudian kembali di alirkan ke reservoir unit. Pada tapak juga terdapat air limbah dimana limbah padat akan langsung di alirkan ke dalam septic tank, sedangkan limbah cair akan di airkan ke bak penampungan lalu melewati *water treatment* sehingga dapat di gunakan kembali untuk menyiram taman dan mengisi persediaan air pada hydran pilar.






Gambar 12: Sistem Jaringan Air Bersih Tapak



Gambar 13: Sistem Jaringan Air Kotor Tapak



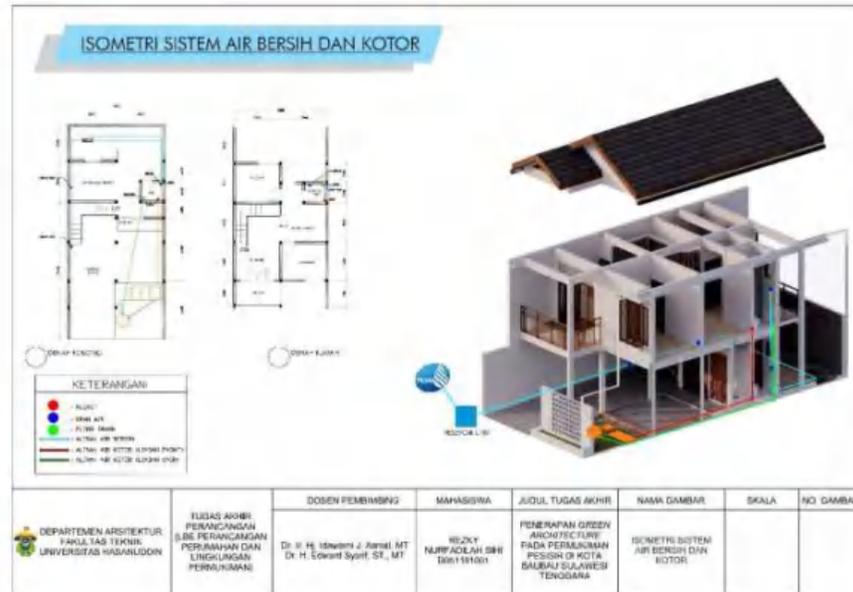

Gambar 14: Sistem Jaringan Air Bersih dan Kotor Pada Hunian



PENERAPAN ARSITEKTUR HIJAU PADA PERMUKIMAN PESISIR DI KOTA BAUBAU SULAWESI TENGGARA

REZKY NURFADILAH SIHI

D051181001



Optimized using
trial version
www.balesio.com

KONSEP SKEMATIK DESAIN

LATAR BELAKANG



- Kota Baubau menghadapi tantangan dalam kaitannya dengan kompleksitas kegiatan di wilayah pesisir dan pulau kecilnya, sehingga pemanfaatannya perlu lebih hati-hati dan terarah.
- Isu permasalahan yang timbul dan berkembang menjadi masalah yang sangat kompleks di permukiman pesisir kota Baubau yaitu permasalahan pada tatanan bangunan tidak teratur, kondisi lingkungan yang kurang terjaga, hingga munculnya permukiman liar yang berkembang membuat lingkungan permukiman menjadi kumuh.
- Perlu diadakannya perencanaan permukiman pesisir dengan pendekatan pembangunan secara berkelanjutan dengan memperhatikan lingkungan sekitar. Adapun konsep arsitektur hijau sangat cocok untuk diterapkan, dengan penerapan arsitektur hijau akan memiliki pengaruh baik dalam kelestarian lingkungan.

KONSEP DESAIN

Permukiman pesisir ini dirancang dengan tujuan agar dapat dijadikan sebagai acuan dalam penataan permukiman pesisir Kota Baubau Sulawesi Tenggara.

AKTIVITAS



Hunian



Sosial

FASILITAS



Taman Kanak-kanak



Sekolah Dasar



Posyandu



Balai Pengobatan



Toko



Masjid



Balai Pertemuan



Optimized using trial version www.balesio.com

EN ARSITEKTUR
TAS TEKNIK
AS HASANUDDIN

TUGAS AKHIR PERANCANGAN
(LBE PERANCANGAN PERUMAHAN
DAN LINGKUNGAN PERMUKIMNAN)

JUDUL TUGAS AKHIR
PENERAPAN ARSITEKTUR
HIJAU PADA
PERMUKIMAN PESISIR DI
KOTA BAUBAU SULAWESI
TENGARA

MAHASISWA
REZKY
NURFADILAH SIHI
(D051181001)

DOSEN PEMBIMBING
DR. IR HJ. IDAWARNI J. ASMAL, MT
DR. IR. H. EDWARD SYARIF, ST., MT

JUDUL GAMBAR
KONSEP SKEMATIK
DESAIN

SKALA


NO.HAL

PEMILIHAN LOKASI

ALTERNATIF LOKASI

ALTERNATIF 1

Lokasi ini berada di Kecamatan Betoambari. Berdasarkan RTRK Baubau, mempunyai fungsi sebagai kawasan perumahan, perdagangan dan jasa, perkantoran, industri menengah, pariwisata, serta merupakan kawasan pesisir.

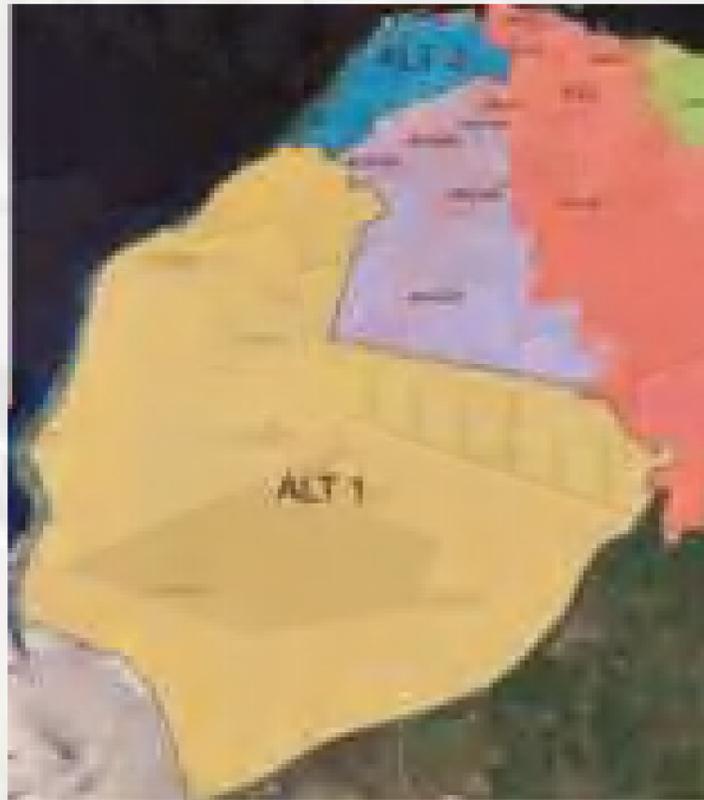

ALTERNATIF 2

Lokasi ini berada di Kecamatan Batupoaro. Berdasarkan RTRK Baubau mempunyai fungsi sebagai kawasan perumahan, perdagangan dan jasa, serta merupakan kawasan pesisir.

STANDAR PENILAIAN LOKASI

KRITERIA	BOBOT (B)	ALTERNATIF 1		ALTERNATIF 2	
		NILAI (N)	B x N	NILAI (N)	B x N
A	4	3	12	3	12
B	3	3	9	3	9
C	4	3	12	3	12
D	3	2	6	1	3
E	4	2	8	2	8
JUMLAH		47		44	

Standar Pembobotan	Nilai
Sangat mendukung	3
Mendukung	2
Kurang Mendukung	1

KET:

- A : Berada pada kawasan yang sesuai dengan arah perkembangan kota, pariwisata, dan bisnis
- B : Lokasinya dilalui oleh transportasi kota sehingga mudah dalam mengaksesnya
- C : Dilalui oleh jaringan utilitas kota, yaitu jaringan air bersih, listrik, dan telekomunikasi
- D : Tersedianya luas lokasi yang memadai
- E : Tersedianya fasilitas- fasilitas pada sekitar site agar lebih memudahkan pembangunan.

Berdasarkan pembobotan masing-masing lokasi di atas, maka lokasi yang terpilih adalah alternatif 1, yang terletak di Kecamatan Betoambari.

 EN ARSITEKTUR TAS TEKNIK AS HASANUDDIN	TUGAS AKHIR PERANCANGAN (LBE PERANCANGAN PERUMAHAN DAN LINGKUNGAN PERMUKIMNAN)	JUDUL TUGAS AKHIR	MAHASISWA	DOSEN PEMBIMBING	JUDUL GAMBAR	SKALA	NO.HAL
		PENERAPAN ARSITEKTUR HIJAU PADA PERMUKIMAN PESISIR DI KOTA BAUBAU SULAWESI TENGGARA	REZKY NURFADILAH SIHI (D051181001)	DR. IR HJ. IDAWARNI J. ASMAL, MT DR. IR. H. EDWARD SYARIF, ST., MT	KONSEP PEMILIHAN LOKASI		

PEMILIHAN LOKASI

ALTERNATIF TAPAK



ALTERNATIF 1

Lokasi tapak ini berada di Kelurahan Sulaa Kecamatan Betoambari. Berdasarkan RTRK Baubau, kawasan ini merupakan kawasan pesisir serta merupakan kawasan strategis.

ALTERNATIF 2

Lokasi tapak berada di Kelurahan Katobengke Kecamatan Betoambari. Berdasarkan RTRK Baubau, kawasan ini merupakan kawasan pesisir serta merupakan kawasan strategis.



ALTERNATIF 3

Lokasi tapak ini berada di Kelurahan Sulaa Kecamatan Betoambari. Berdasarkan RTRK Baubau, kawasan ini merupakan kawasan pesisir serta merupakan kawasan strategis.



STANDAR PENILAIAN TAPAK

KRITERIA	BOBOT (B)	ALTERNATIF 1		ALTERNATIF 2		ALTERNATIF 3	
		NILAI (N)	B x N	NILAI (N)	B x N	NILAI (N)	B x N
A	4	3	12	3	12	3	12
B	3	3	9	2	6	3	9
C	4	3	12	2	8	2	8
D	3	3	9	2	6	2	6
E	4	3	12	3	12	2	8
JUMLAH			54		44		43

KET:

- A : Sesuai dengan peruntukan sebagai wilayah hunian
- B : Memiliki luas lahan yang cukup
- C : Area lingkungan sekitar mendukung
- D : Memiliki aksesibilitas yang bagus
- E : Tersedianya jaringan utilitas.


Standar Pembobotan	Nilai
Sangat mendukung	3
Mendukung	2
Kurang Mendukung	1

Berdasarkan pembobotan masing-masing lokasi di atas, maka lokasi yang terpilih adalah alternatif 1, yang terletak di Jalan Dayanu Ikhsanuddin Kelurahan Sulaa Kecamatan Betoambari.

		JUDUL TUGAS AKHIR	MAHASISWA	DOSEN PEMBIMBING	JUDUL GAMBAR	SKALA	NO.HAL
<p>EN ARSITEKTUR TAS TEKNIK AS HASANUDDIN</p> <p>Optimized using trial version www.balesio.com</p>	<p>TUGAS AKHIR PERANCANGAN (LBE PERANCANGAN PERUMAHAN DAN LINGKUNGAN PERMUKIMNAN)</p>	<p>PENERAPAN ARSITEKTUR HIJAU PADA PERMUKIMAN PESISIR DI KOTA BAUBAU SULAWESI TENGGARA</p>	<p>REZKY NURFADILAH SIHI (D051181001)</p>	<p>DR. IR HJ. IDAWARNI J. ASMAL, MT DR. IR. H. EDWARD SYARIF, ST., MT</p>	<p>KONSEP PEMILIHAN TAPAK</p>		

KONSEP ANALISIS TAPAK

RONA AWAL

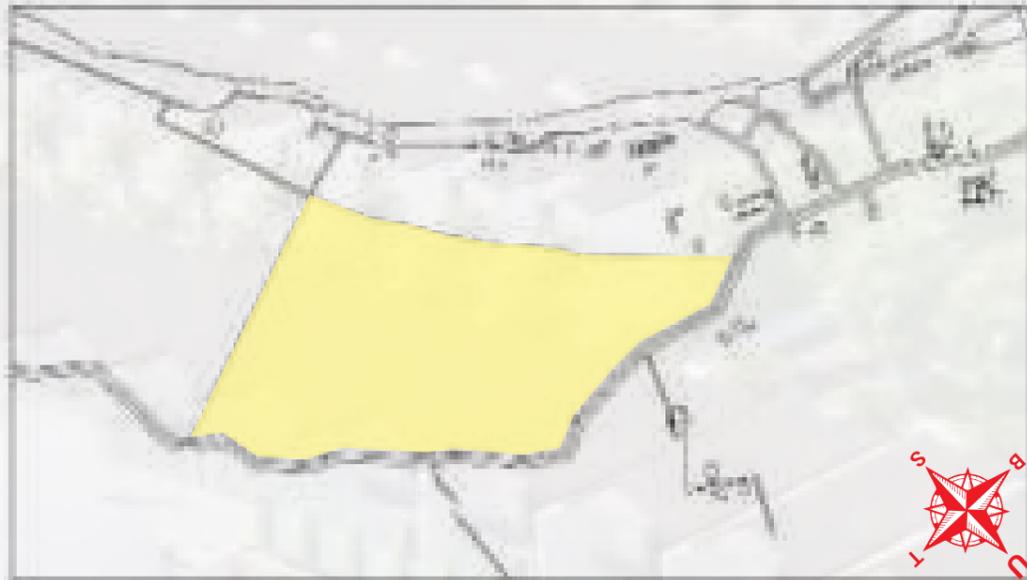


Lokasi tapak perancangan terletak di jalan Dayanu Ikhsanuddin, Kelurahan Sulaa, Kecamatan Betoambari, Kota Baubau, Sulawesi Tenggara. Lokasi tapak terletak pada koordinat $5^{\circ}13'26.77''\text{LS}-122^{\circ}34'18.12''\text{LT}$. Adapun luas area tapak yaitu $\pm 166,061 \text{ m}^2$.

Lokasi tapak perancangan berbatasan dengan:

- Sebelah timur, jalan raya serta lahan kosong
- Sebelah barat, berbatasan dengan pantai nirwana
- Sebelah utara, berbatasan dengan jalan raya, lahan kosong, serta beberapa villa
- Sebelah selatan, berbatasan dengan goa moko, lahan kosong, serta beberapa rumah warga.

SITE EKSISTING

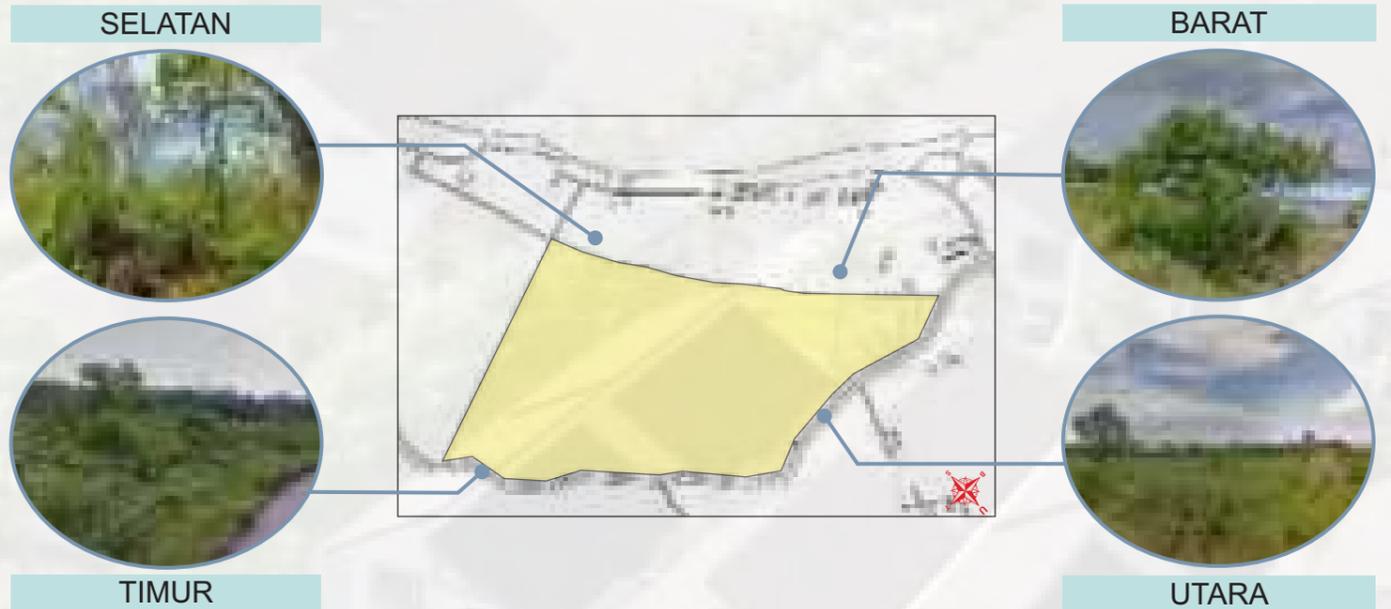


Pada lokasi tapak terdapat 4 view, dimana masing-masing memiliki kelebihan serta kekurangan masing-masing yaitu:

- Barat, merupakan view yang sangat menarik karena berhadapan langsung dengan pantai. sehingga view ini dapat dimanfaatkan sebagai daya tarik lokasi tapak
- Timur, adapun view pada bagian ini berupa lahan kosong serta berbatasan langsung dengan jalan raya
- Selatan, merupakan view yang juga menarik karena berbatasan dengan goa moko juga laut. sehingga view ini dapat dimanfaatkan sebagai daya tarik dari lokasi tapak
- Utara, adapun view yang terdapat disini yaitu berupa lahan kosong serta berbatasan dengan jalan raya.

		JUDUL TUGAS AKHIR	MAHASISWA	DOSEN PEMBIMBING	JUDUL GAMBAR	SKALA	NO.HAL
 <p>Optimized using trial version www.balesio.com</p>	<p>EN ARSITEKTUR TAS TEKNIK AS HASANUDDIN</p>	<p>TUGAS AKHIR PERANCANGAN (LBE PERANCANGAN PERUMAHAN DAN LINGKUNGAN PERMUKIMNAN)</p>	<p>PENERAPAN ARSITEKTUR HIJAU PADA PERMUKIMAN PESISIR DI KOTA BAUBAU SULAWESI TENGARA</p>	<p>REZKY NURFADILAH SIHI (D051181001)</p>	<p>DR. IR HJ. IDAWARNI J. ASMAL, MT DR. IR. H. EDWARD SYARIF, ST., MT</p>	<p>KONSEP ANALISIS TAPAK</p>	

KONSEP ANALISIS TAPAK

SIRKULASI

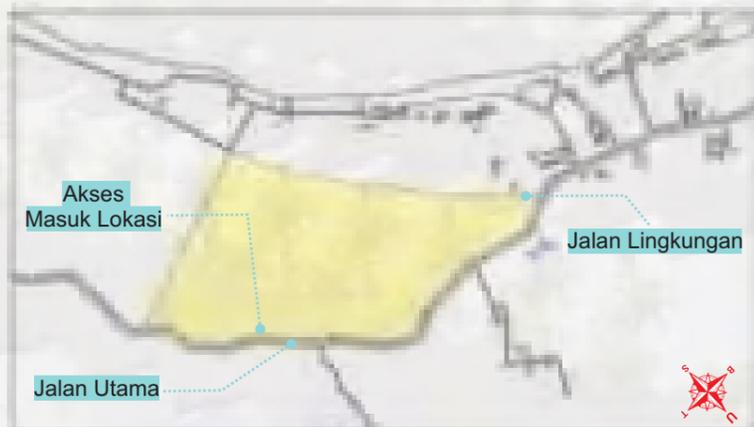


Analisis:

- Terdapat jalan utama yang berukuran ± 8 meter
- Terdapat jalan lingkungan diluar tapak yang berukuran ± 3 meter
- Akses keluar masuk tapak menggunakan 1 jalur.

Tanggapan:

- Pencapaian tapak menggunakan 2 akses yaitu jalan masuk dan jalan keluar yang terpisah
- Dalam pembangunan akan dilakukan pelebaran jalan utama menuju tapak sesuai dengan SNI 03-1733-2004.

ORIENTASI MATAHARI

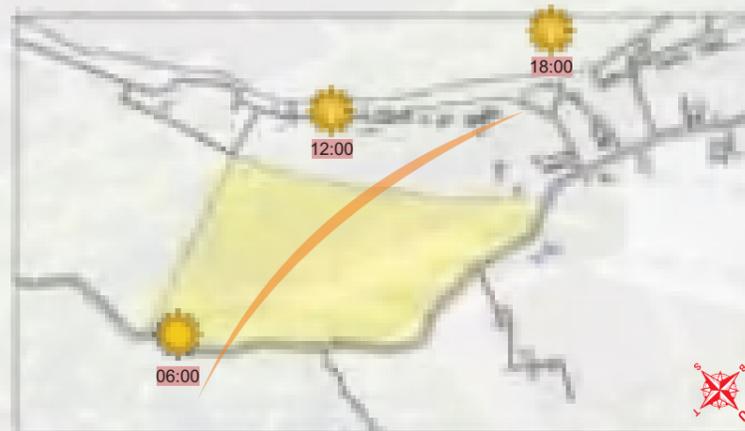


Analisis:

Sisi barat dan timur dari tapak merupakan sisi yang memperoleh banyak panas. Adapun kondisi lintasan matahari diagonal dengan tapak.

Tanggapan:

- Bukaan berada pada arah utara dan selatan hingga tidak panas
- pemberian sun shading pada tiap bangunan yang terkena langsung paparan sinar matahari
- memberikan teritisan atap yang lebar untuk mengurangi panas matahari langsung pada bangunan
- memberikan vegetasi agar sinar matahari tidak langsung ke bangunan.

ARAH ANGIN

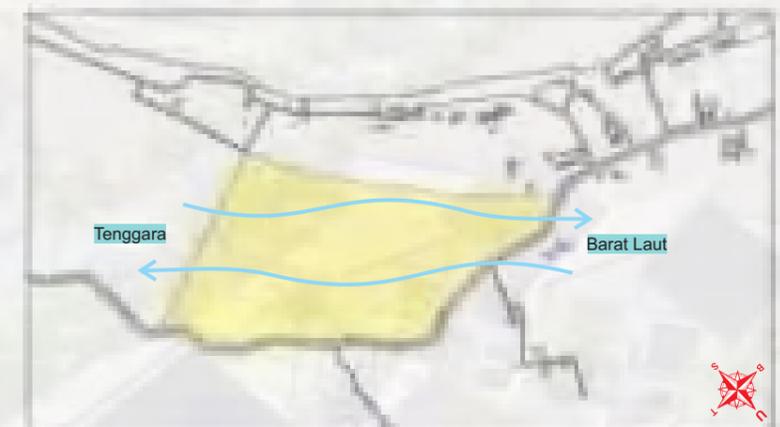

Analisis:

Lintasan pergerakan angin di wilayah pulau Sulawesi pada dua musim tersebut adalah dari arah Tenggara menuju Barat Laut dan sebaliknya.


Tanggapan:

- Memilih perletakan bangunan yang menguntungkan terhadap arah angin dengan memilih arah tegak lurus terhadap angin tersebut
- memberikan vegetasi disekitar tapak sebagai pengarah angin.

		JUDUL TUGAS AKHIR	MAHASISWA	DOSEN PEMBIMBING	JUDUL GAMBAR	SKALA	NO.HAL
 <p>EN ARSITEKTUR TAS TEKNIK AS HASANUDDIN</p>	<p>TUGAS AKHIR PERANCANGAN (LBE PERANCANGAN PERUMAHAN DAN LINGKUNGAN PERMUKIMNAN)</p>	<p>PENERAPAN ARSITEKTUR HIJAU PADA PERMUKIMAN PESISIR DI KOTA BAUBAU SULAWESI TENGGERA</p>	<p>REZKY NURFADILAH SIHI (D051181001)</p>	<p>DR. IR HJ. IDAWARNI J. ASMAL, MT DR. IR. H. EDWARD SYARIF, ST., MT</p>	<p>KONSEP ANALISIS TAPAK</p>		

KONSEP ANALISIS TAPAK

KEBISINGAN

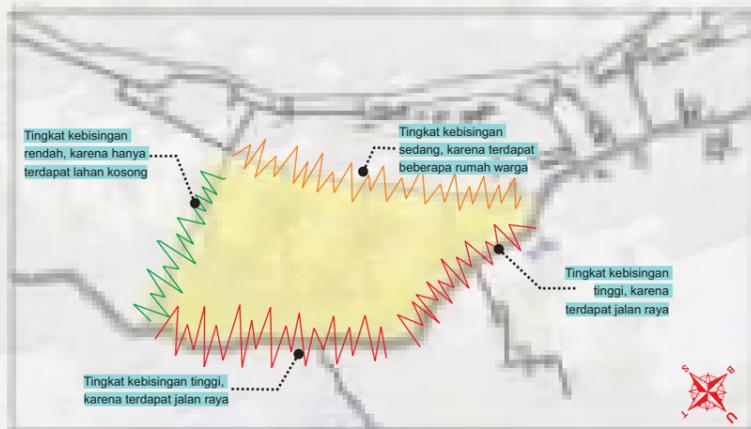

Analisis:

- Sisi yang memiliki tingkat kebisingan tinggi yaitu pada sisi barat laut dan timur laut
- Sisi yang memiliki tingkat kebisingan sedang yaitu pada sisi barat daya
- Sisi yang memiliki tingkat kebisingan rendah yaitu pada sisi tenggara.

Tanggapan:

Untuk meminimalisir kebisingan yang tinggi dapat memberikan vegetasi alami untuk mereda kebisingan yang ada serta meletakkan unit bangunan agar tidak mendekati sumber kebisingan.

VIEW DARI DALAM DAN LUAR




Analisis:

View ke dalam yang berpotensi dan mendukung dijadikan point of interest terdapat di sisi utara. sedangkan view ke luar yang mendukung dan berpotensi dijadikan tempat untuk menikmati sisi tapak terdapat pada sisi barat, dan selatan.

Tanggapan:

- Meletakkan bangunan pada bagian tapak yang memiliki view ke luar yang menarik
- memberikan icon baru pada area entrance.

PENZONINGAN

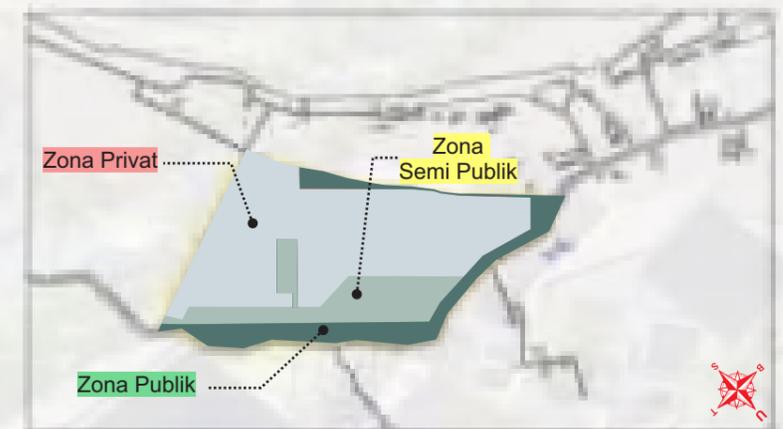

Analisis:

Pembagian zona tapak terbagi menjadi 3 bagian yaitu zona publik, semi publik, dan privat. untuk pembagian zon tersebut di didasarkan oleh aktivitas dan pelaku.

Tanggapan:

- Zona publik terdiri dari parkir, toko, dan ruang terbuka hijau
- Zona semi publik terdiri dari sekolah dasar, taman kanak-kanak, posyandu, balai pengobatan, dan balai pertemuan
- Zona privat terdiri dari unit hunian warga.

		JUDUL TUGAS AKHIR	MAHASISWA	DOSEN PEMBIMBING	JUDUL GAMBAR	SKALA	NO.HAL
 <p>EN ARSITEKTUR TAS TEKNIK AS HASANUDDIN</p>	<p>TUGAS AKHIR PERANCANGAN (LBE PERANCANGAN PERUMAHAN DAN LINGKUNGAN PERMUKIMNAN)</p>	<p>PENERAPAN ARSITEKTUR HIJAU PADA PERMUKIMAN PESISIR DI KOTA BAUBAU SULAWESI TENGGERA</p>	<p>REZKY NURFADILAH SIHI (D051181001)</p>	<p>DR. IR HJ. IDAWARNI J. ASMAL, MT DR. IR. H. EDWARD SYARIF, ST., MT</p>	<p>KONSEP ANALISIS TAPAK</p>		

KONSEP BENTUK BANGUNAN

FILOSOFI BENTUK



Bentuk bangunan ini terinspirasi dari bentuk bangunan tradisional Buton yang biasa banyak ditemukan di wilayah pesisir.



Bentuk bangunan yang diadaptasi dari perpaduan segitiga dan segi empat, bentuk ini dipilih karena bentuk ini merupakan bentuk bangunan yang paling sesuai dengan iklim dan kondisi di Indonesia.

Bentuk bangunan diadaptasi dari bentuk perpaduan segitiga dan segiempat, serta bentuk atap pelana dan

DASAR PERTIMBANGAN BENTUK

Alasan pemilihan bentuk bangunan panggung:

- Mengantisipasi banjir
- Cocok untuk kawasan pesisir
- Lebih fleksibel untuk pengembangan area kolong
- Membuat area rumah terlihat lebih luas

RENCANA BENTUK RUMAH



		JUDUL TUGAS AKHIR	MAHASISWA	DOSEN PEMBIMBING	JUDUL GAMBAR	SKALA	NO.HAL
 <p>EN ARSITEKTUR TAS TEKNIK AS HASANUDDIN</p>	<p>TUGAS AKHIR PERANCANGAN (LBE PERANCANGAN PERUMAHAN DAN LINGKUNGAN PERMUKIMNAN)</p>	<p>PENERAPAN ARSITEKTUR HIJAU PADA PERMUKIMAN PESISIR DI KOTA BAUBAU SULAWESI TENGGERA</p>	<p>REZKY NURFADILAH SIHI (D051181001)</p>	<p>DR. IR HJ. IDAWARNI J. ASMAL, MT DR. IR. H. EDWARD SYARIF, ST., MT</p>	<p>KONSEP BENTUK BANGUNAN</p>		

KONSEP RUANG DALAM


Konsep ruang dalam akan menggunakan dasar estetika dengan unsur *Green Architecture*. Konsep *Green Architecture* yang diterapkan pada interior bangunan di permukiman pesisir ini fokus pada bahan-bahan yang digunakan yang sesuai dengan iklim tropis serta ramah lingkungan.

WARNA




MATERIAL

• Dinding

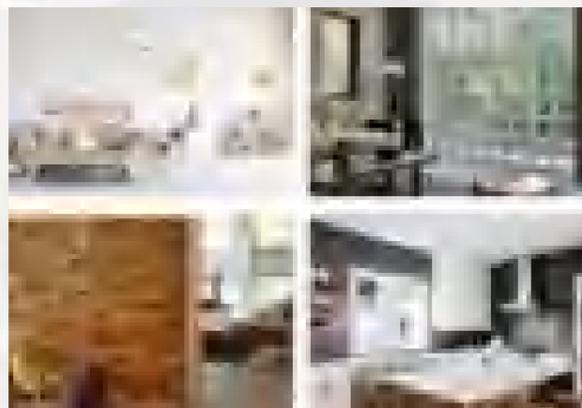

Penggunaan bahan dinding yang digunakan pada bangunan adalah bata ringan AAC, Glass Block, dan Roster.

• Lantai

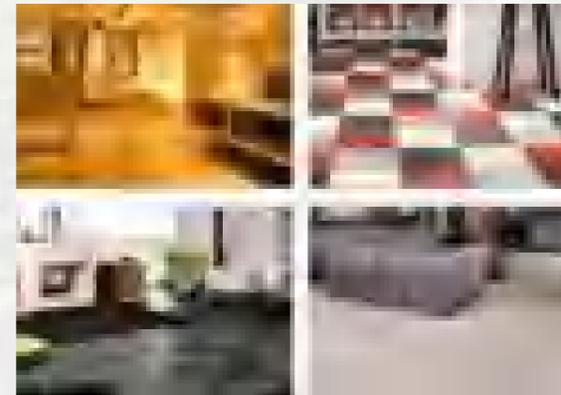

Lantai bangunan akan menggunakan beberapa material seperti conwood, batu alam, linoleum, serta concrete.

• Plafon



Material yang dapat digunakan yaitu plafon kayu, plafon gypsum, plafon PVC, serta plafon GRC.

		JUDUL TUGAS AKHIR	MAHASISWA	DOSEN PEMBIMBING	JUDUL GAMBAR	SKALA	NO.HAL
 <p>EN ARSITEKTUR TAS TEKNIK AS HASANUDDIN</p>	<p>TUGAS AKHIR PERANCANGAN (LBE PERANCANGAN PERUMAHAN DAN LINGKUNGAN PERMUKIMNAN)</p>	<p>PENERAPAN ARSITEKTUR HIJAU PADA PERMUKIMAN PESISIR DI KOTA BAUBAU SULAWESI TENGGERA</p>	<p>REZKY NURFADILAH SIHI (D051181001)</p>	<p>DR. IR HJ. IDAWARNI J. ASMAL, MT DR. IR. H. EDWARD SYARIF, ST., MT</p>	<p>KONSEP RUANG DALAM</p>		

KONSEP RUANG LUAR

SOFTSCAPE



Adapun elemen softscape yang digunakan antara lain:

- Pohon kelapa
- Ketapang
- Cemara laut
- Pohon palem
- Pohon bintangro
- Pohon tanjung
- Rumput

HARDSCAPE



Adapun elemen hardscape yang digunakan antara lain:

- Lampu-lampu taman
- Bangku
- Meja taman
- Gazebo
- Kolam
- Bebatuan
- Kerikil, dll.

		JUDUL TUGAS AKHIR	MAHASISWA	DOSEN PEMBIMBING	JUDUL GAMBAR	SKALA	NO.HAL
 <p>EN ARSITEKTUR TAS TEKNIK AS HASANUDDIN</p>	<p>TUGAS AKHIR PERANCANGAN (LBE PERANCANGAN PERUMAHAN DAN LINGKUNGAN PERMUKIMNAN)</p>	<p>PENERAPAN ARSITEKTUR HIJAU PADA PERMUKIMAN PESISIR DI KOTA BAUBAU SULAWESI TENGARA</p>	<p>REZKY NURFADILAH SIHI (D051181001)</p>	<p>DR. IR HJ. IDAWARNI J. ASMAL, MT DR. IR. H. EDWARD SYARIF, ST., MT</p>	<p>KONSEP RUANG LUAR</p>		

KONSEP PENCAHAYAAN DAN PENGHAWAAN

PENCAHAYAAN

• PENCAHAYAAN ALAMI



Pencahayaan pada siang hari hanya mengandalkan sinar matahari, hal ini bertujuan agar menghemat pemakaian energi listrik pada bangunan.

• PENCAHAYAAN BUATAN



Pencahayaan buatan digunakan apabila:

- Pada malam hari dimana aktivitas dalam ruangan akan atau sedang berlangsung
- Keadaan cuaca yang buruk sehingga membutuhkan cahaya tambahan.

PENGHAWAAN

• PENGHAWAAN ALAMI



Sistem penghawaan jenis ini mengoptimalkan sirkulasi udara dengan bukaan-bukaan pada dinding dan atap. Dengan menggunakan sistem bukaan-bukaan jendela atau disebut juga dengan sistem *cross ventilation*.

• PENGHAWAAN BUATAN




Ciri-ciri ruang yang memerlukan penghawaan buatan yaitu:

- Ruang yang memerlukan ketenangan tanpa diganggu aktivitas dari luar
- Ruang yang bersifat privat.
- Adanya peralatan yang memerlukan pendingin.

		JUDUL TUGAS AKHIR	MAHASISWA	DOSEN PEMBIMBING	JUDUL GAMBAR	SKALA	NO.HAL
 <p>EN ARSITEKTUR TAS TEKNIK AS HASANUDDIN</p> <p>Optimized using trial version www.balesio.com</p>	<p>TUGAS AKHIR PERANCANGAN (LBE PERANCANGAN PERUMAHAN DAN LINGKUNGAN PERMUKIMNAN)</p>	<p>PENERAPAN ARSITEKTUR HIJAU PADA PERMUKIMAN PESISIR DI KOTA BAUBAU SULAWESI TENGGARA</p>	<p>REZKY NURFADILAH SIHI (D051181001)</p>	<p>DR. IR HJ. IDAWARNI J. ASMAL, MT DR. IR. H. EDWARD SYARIF, ST., MT</p>	<p>KONSEP PENCAHAYAAN DAN PENGHAWAAN</p>		

KONSEP STRUKTUR



STRUKTUR BAWAH

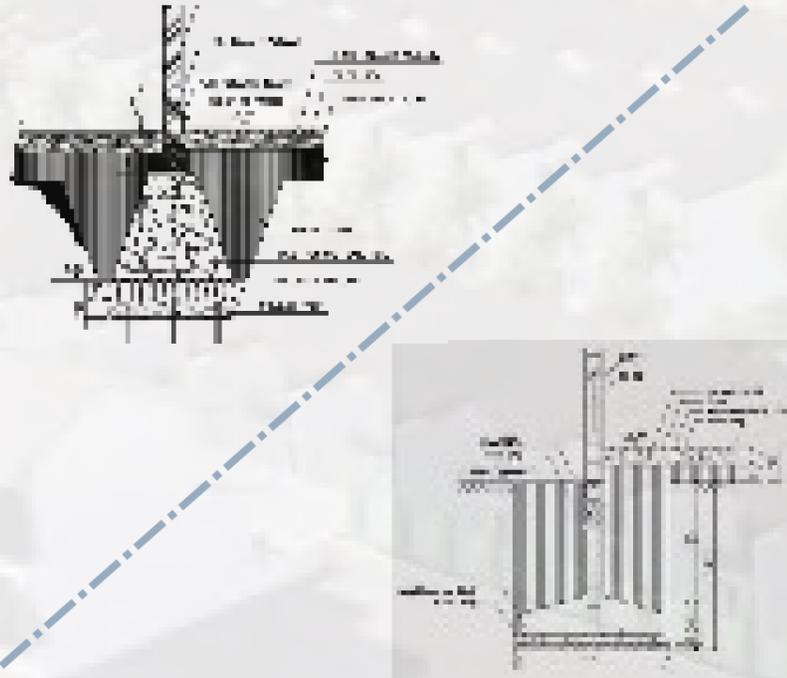

Konsep struktur bawah akan menggunakan 2 sistem struktur yaitu:

- Pondasi batu kali
- Pondasi tapak

STRUKTUR PENDUKUNG

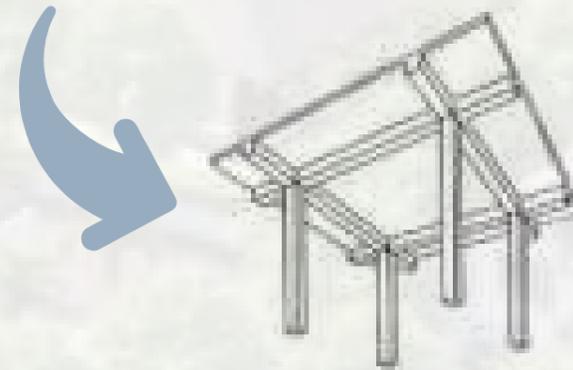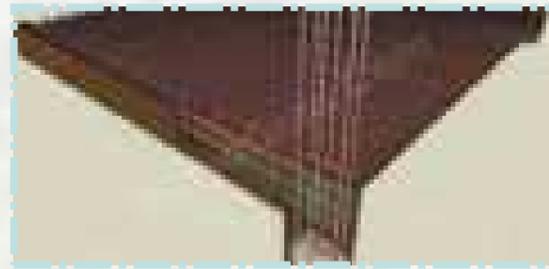

Konsep struktur pendukung yang digunakan yaitu plat beton, dimana akan digunakan pada bangunan dengan 2 lantai.

STRUKTUR ATAS




Konsep struktur atas yang digunakan yaitu pada rangka atap. Dimana penopang rangka atap adalah balok kayu / baja yang disusun membentuk segitiga, disebut dengan istilah kuda-kuda.

		JUDUL TUGAS AKHIR	MAHASISWA	DOSEN PEMBIMBING	JUDUL GAMBAR	SKALA	NO.HAL
 <p>EN ARSITEKTUR TAS TEKNIK AS HASANUDDIN</p>	<p>TUGAS AKHIR PERANCANGAN (LBE PERANCANGAN PERUMAHAN DAN LINGKUNGAN PERMUKIMNAN)</p>	<p>PENERAPAN ARSITEKTUR HIJAU PADA PERMUKIMAN PESISIR DI KOTA BAUBAU SULAWESI TENGGERA</p>	<p>REZKY NURFADILAH SIHI (D051181001)</p>	<p>DR. IR HJ. IDAWARNI J. ASMAL, MT DR. IR. H. EDWARD SYARIF, ST., MT</p>	<p>KONSEP STRUKTUR</p>		

KONSEP UTILITAS

AIR BERSIH

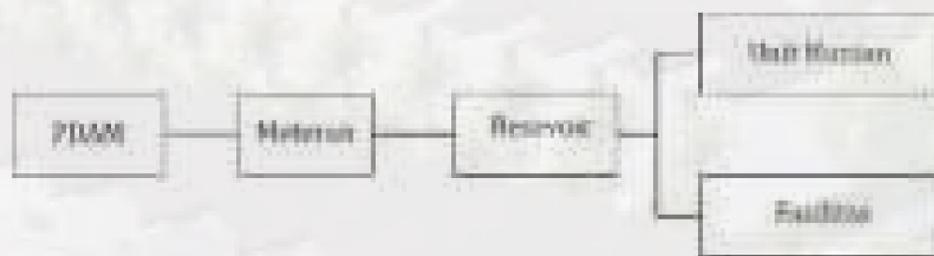

PENGAMAN KEBAKARAN



Pada bangunan akan disediakan APAR dalam rangka mengantisipasi kebakaran. sedangkan untuk lingkungan permukiman akan disediakan fire hydrant yang akan diletakkan dibeberapa titik tertentu.


AIR KOTOR



JARINGAN LISTRIK



JARINGAN PEMBUANGAN SAMPAH

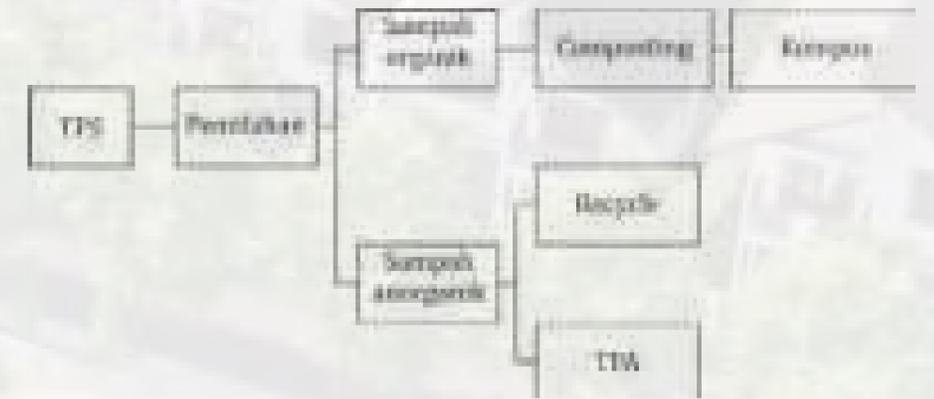

 EN ARSITEKTUR TAS TEKNIK AS HASANUDDIN	TUGAS AKHIR PERANCANGAN (LBE PERANCANGAN PERUMAHAN DAN LINGKUNGAN PERMUKIMNAN)	JUDUL TUGAS AKHIR PENERAPAN ARSITEKTUR HIJAU PADA PERMUKIMAN PESISIR DI KOTA BAUBAU SULAWESI TENGGARA	MAHASISWA REZKY NURFADILAH SIHI (D051181001)	DOSEN PEMBIMBING DR. IR HJ. IDAWARNI J. ASMAL, MT DR. IR. H. EDWARD SYARIF, ST., MT	JUDUL GAMBAR KONSEP UTILITAS	SKALA	NO.HAL
---	--	--	---	---	-------------------------------------	-------	--------



		JUDUL TUGAS AKHIR	MAHASISWA	DOSEN PEMBIMBING	JUDUL GAMBAR	SKALA	NO.HAL
 <p>EN ARSITEKTUR TAS TEKNIK AS HASANUDDIN</p>	<p>TUGAS AKHIR PERANCANGAN (LBE PERANCANGAN PERUMAHAN DAN LINGKUNGAN PERMUKIMNAN)</p>	<p>PENERAPAN GREEN ARCHITECTURE PADA PERMUKIMAN PESISIR DI KOTA BAUBAU SULAWESI TENGGERA</p>	<p>REZKY NURFADILAH SIHI (D051181001)</p>	<p>DR. IR HJ. IDAWARNI J. ASMAL, MT DR. IR. H. EDWARD SYARIF, ST., MT</p>	<p>SITE EKSISTING</p>	<p>1:3000</p>	

TAMPAK KOMPLEKS



TAMPAK DEPAN MODUL A-F
SKALA 1:2500



TAMPAK DEPAN MODUL F-K
SKALA 1:2500



TAMPAK DEPAN MODUL K-P
SKALA 1:2500

		DOSEN PEMBIMBING	MAHASISWA	JUDUL TUGAS AKHIR	NAMA GAMBAR	SKALA	NO. GAMBAR
 <p>ARSITEKTUR TEKNIK ASANUDDIN</p> <p>Optimized using trial version www.balesio.com</p>	<p>TUGAS AKHIR PERANCANGAN (LBE PERANCANGAN PERUMAHAN DAN LINGKUNGAN PERMUKIMAN)</p>	<p>Dr. Ir. Hj. Idawarni J. Asmal, MT Dr. H. Edward Syarif, ST., MT</p>	<p>REZKY NURFADILAH SIHI D051181001</p>	<p>PENERAPAN <i>GREEN ARCHITECTURE</i> PADA PERMUKIMAN PESISIR DI KOTA BAUBAU SULAWESI TENGARA</p>	<p>TAMPAK KOMPLEKS</p>		

TAMPAK KOMPLEKS



TAMPAK BELAKANG MODUL A-F
SKALA 1:2500



TAMPAK BELAKANG MODUL F-K
SKALA 1:2500



TAMPAK BELAKANG MODUL K-P
SKALA 1:2500

		DOSEN PEMBIMBING	MAHASISWA	JUDUL TUGAS AKHIR	NAMA GAMBAR	SKALA	NO. GAMBAR
 <p>ARSITEKTUR TEKNIK ASANUDDIN</p>	<p>TUGAS AKHIR PERANCANGAN (LBE PERANCANGAN PERUMAHAN DAN LINGKUNGAN PERMUKIMAN)</p>	<p>Dr. Ir. Hj. Idawarni J. Asmal, MT Dr. H. Edward Syarif, ST., MT</p>	<p>REZKY NURFADILAH SIHI D051181001</p>	<p>PENERAPAN <i>GREEN ARCHITECTURE</i> PADA PERMUKIMAN PESISIR DI KOTA BAUBAU SULAWESI TENGARA</p>	<p>TAMPAK KOMPLEKS</p>		

TAMPAK KOMPLEKS




TAMPAK SAMPING KANAN
SKALA 1:2800




TAMPAK SAMPING KIRI
SKALA 1:2800


		DOSEN PEMBIMBING	MAHASISWA	JUDUL TUGAS AKHIR	NAMA GAMBAR	SKALA	NO. GAMBAR
 <p>Optimized using trial version www.balesio.com</p> <p>ARSITEKTUR TEKNIK ASANUDDIN</p>	TUGAS AKHIR PERANCANGAN (LBE PERANCANGAN PERUMAHAN DAN LINGKUNGAN PERMUKIMAN)	Dr. Ir. Hj. Idawarni J. Asmal, MT Dr. H. Edward Syarif, ST., MT	REZKY NURFADILAH SIHI D051181001	PENERAPAN <i>GREEN ARCHITECTURE</i> PADA PERMUKIMAN PESISIR DI KOTA BAUBAU SULAWESI TENGGARA	TAMPAK KOMPLEKS		

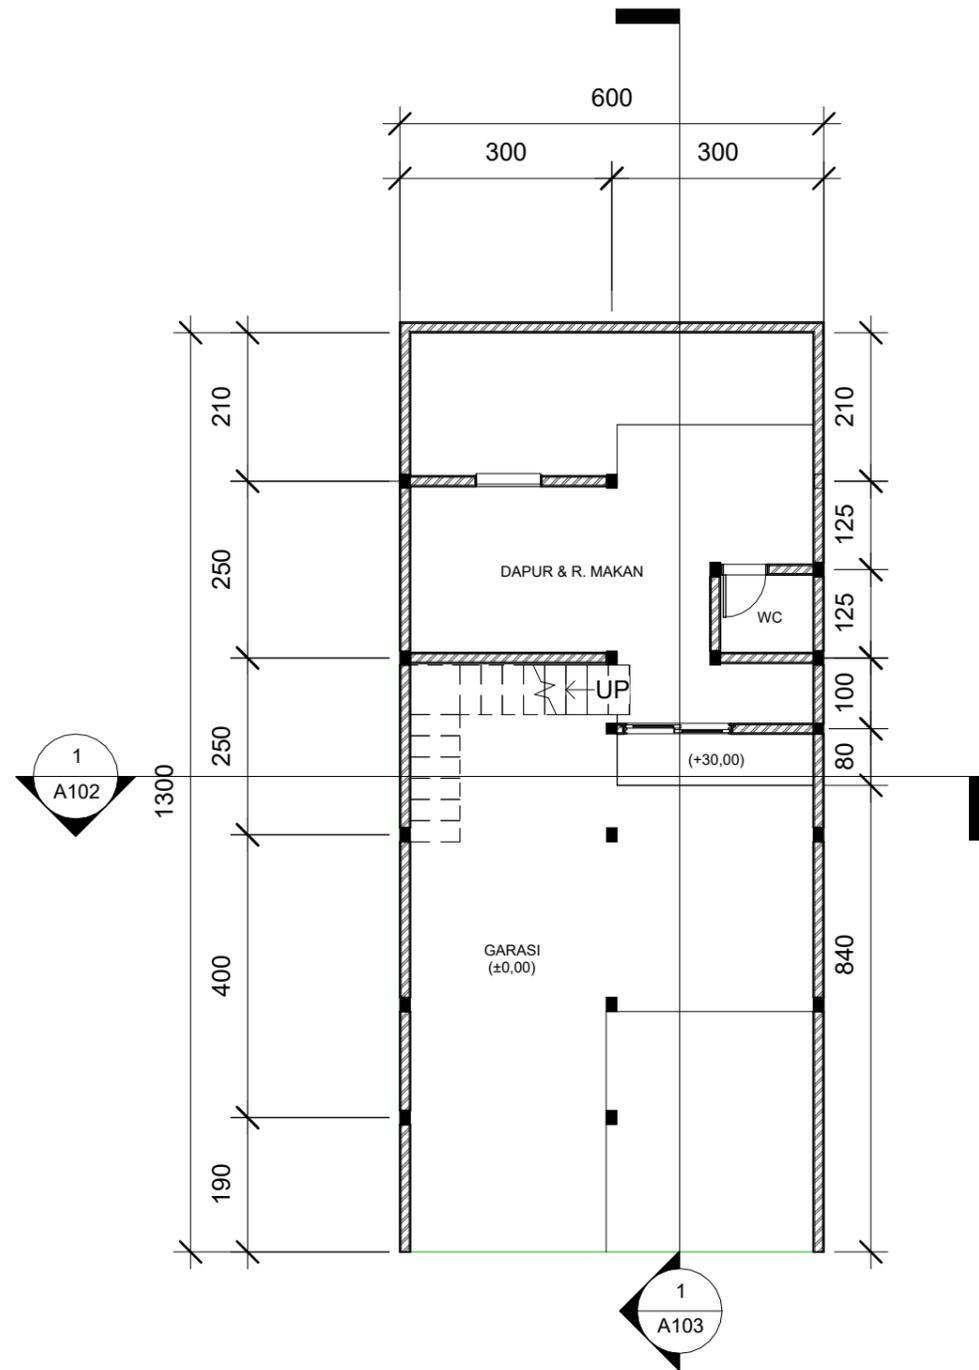

1 DENAH KOLONG
1 : 100

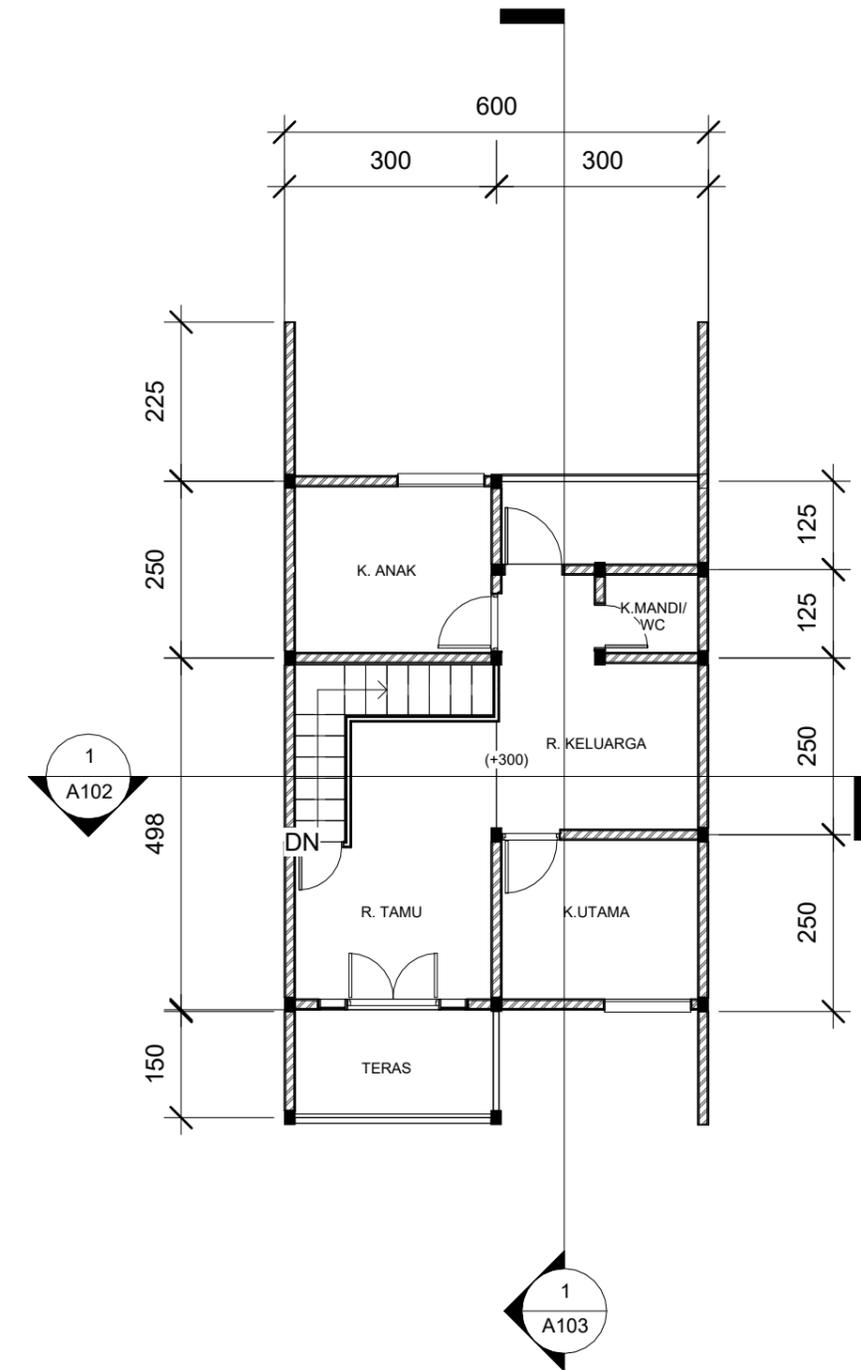

2 DENAH RUMAH
1 : 100

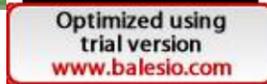		DOSEN PEMBIMBING	MAHASISWA	JUDUL TUGAS AKHIR	NAMA GAMBAR	SKALA	NO. GAMBAR
ARSITEKTUR TEKNIK ASANUDDIN 	TUGAS AKHIR PERANCANGAN (LBE PERANCANGAN PERUMAHAN DAN LINGKUNGAN PERMUKIMAN)	Dr. Ir. Hj. Idawarni J. Asmal, MT Dr. H. Edward Syarif, ST., MT	REZKY NURFADILAH SIHI D051181001	PENERAPAN <i>GREEN ARCHITECTURE</i> PADA PERMUKIMAN PESISIR DI KOTA BAUBAU SULAWESI TENGGARA	DENAH		




○ TAMPAK S. KANAN




○ TAMPAK S.KIRI




DOKUMENTASI	TUGAS AKHIR PERANCANGAN (LBE PERANCANGAN PERUMAHAN DAN LINGKUNGAN PERMUKIMAN)	DOSEN PEMBIMBING	MAHASISWA/NIM	JUDUL TUGAS AKHIR	NAMA GAMBAR	SKALA	NO. HAL	PARAF/KETERANGAN
REKTOR MUDDIN		Dr. Ir Hj. Idawarni J. Asmal, MT Dr. H. Edward Syarif, ST., MT	REZKY NURFADILAH SIHI D051181001	PENERAPAN <i>GREEN ARCHITECTURE</i> PADA PERMUKIMAN PESISIR DI KOTA BAUBAU SULAWESI TENGGARA	TAMPAK HUNIAN	1:50		

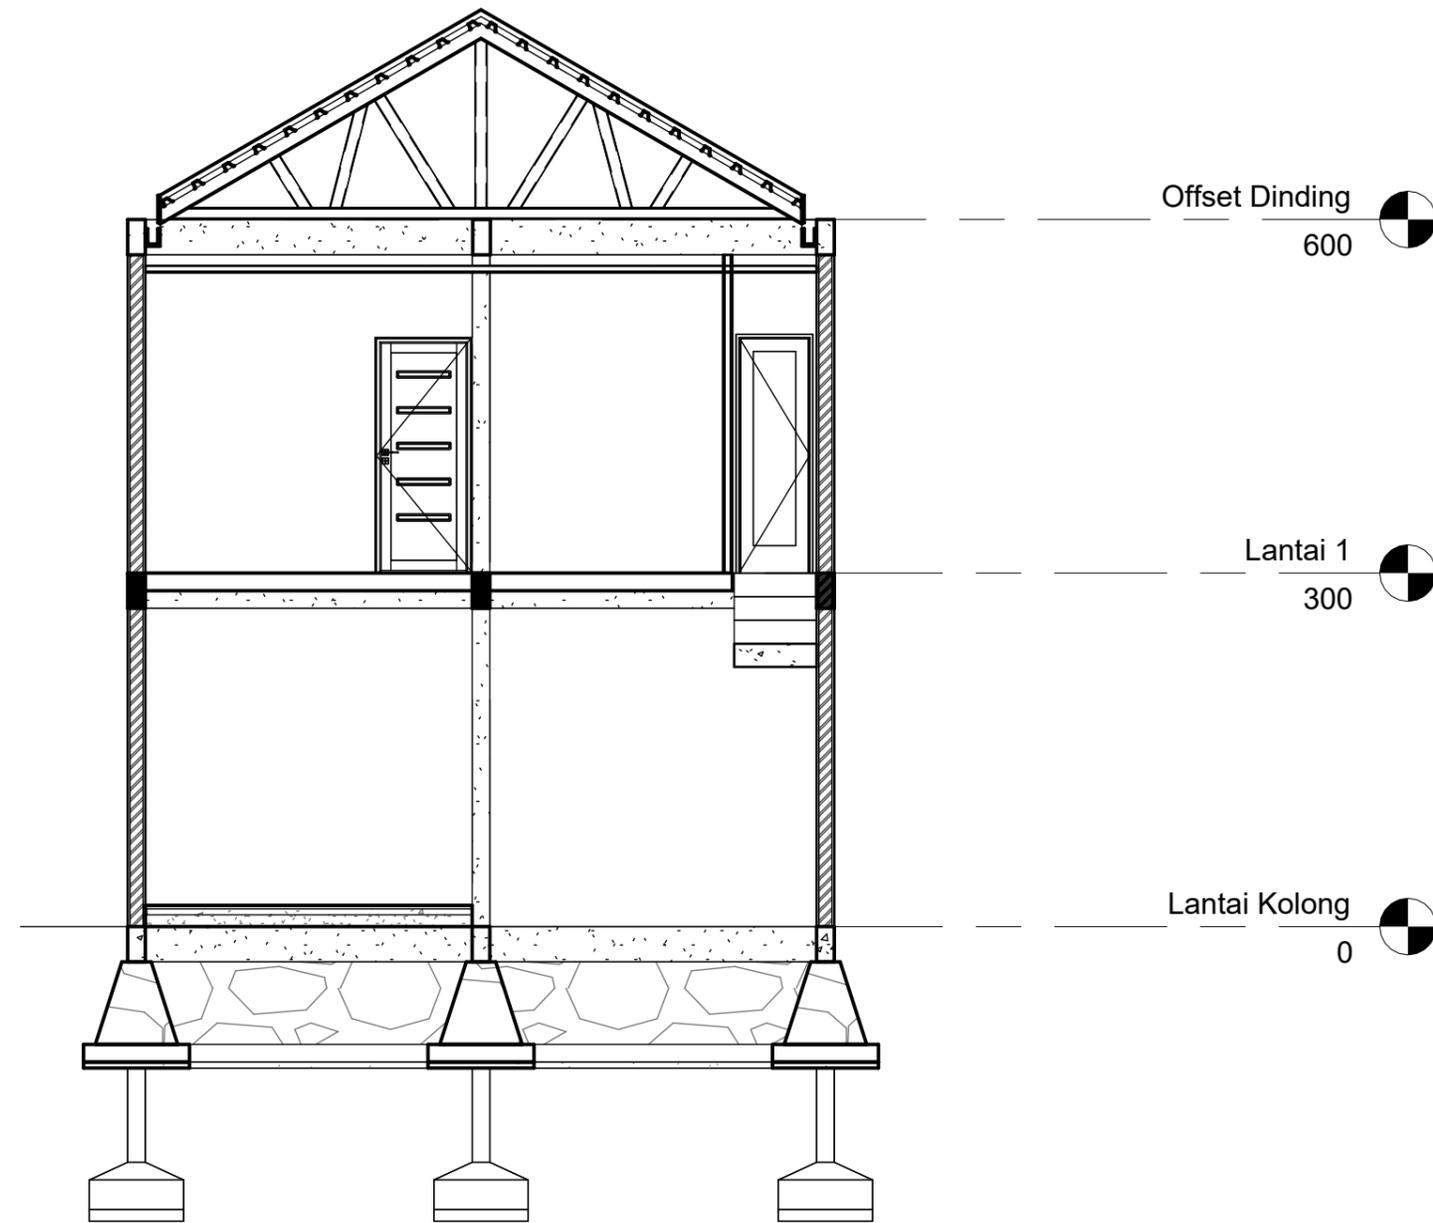



1 POT A-A
1 : 60

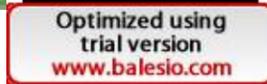 ARSITEKTUR TEKNIK ASANUDDIN	TUGAS AKHIR PERANCANGAN (LBE PERANCANGAN PERUMAHAN DAN LINGKUNGAN PERMUKIMAN)	DOSEN PEMBIMBING	MAHASISWA	JUDUL TUGAS AKHIR	NAMA GAMBAR	SKALA	NO. GAMBAR
		Dr. Ir. Hj. Idawarni J. Asmal, MT Dr. H. Edward Syarif, ST., MT	REZKY NURFADILAH SIHI D051181001	PENERAPAN <i>GREEN ARCHITECTURE</i> PADA PERMUKIMAN PESISIR DI KOTA BAUBAU SULAWESI TENGARA	TAMPAK POTONGAN		

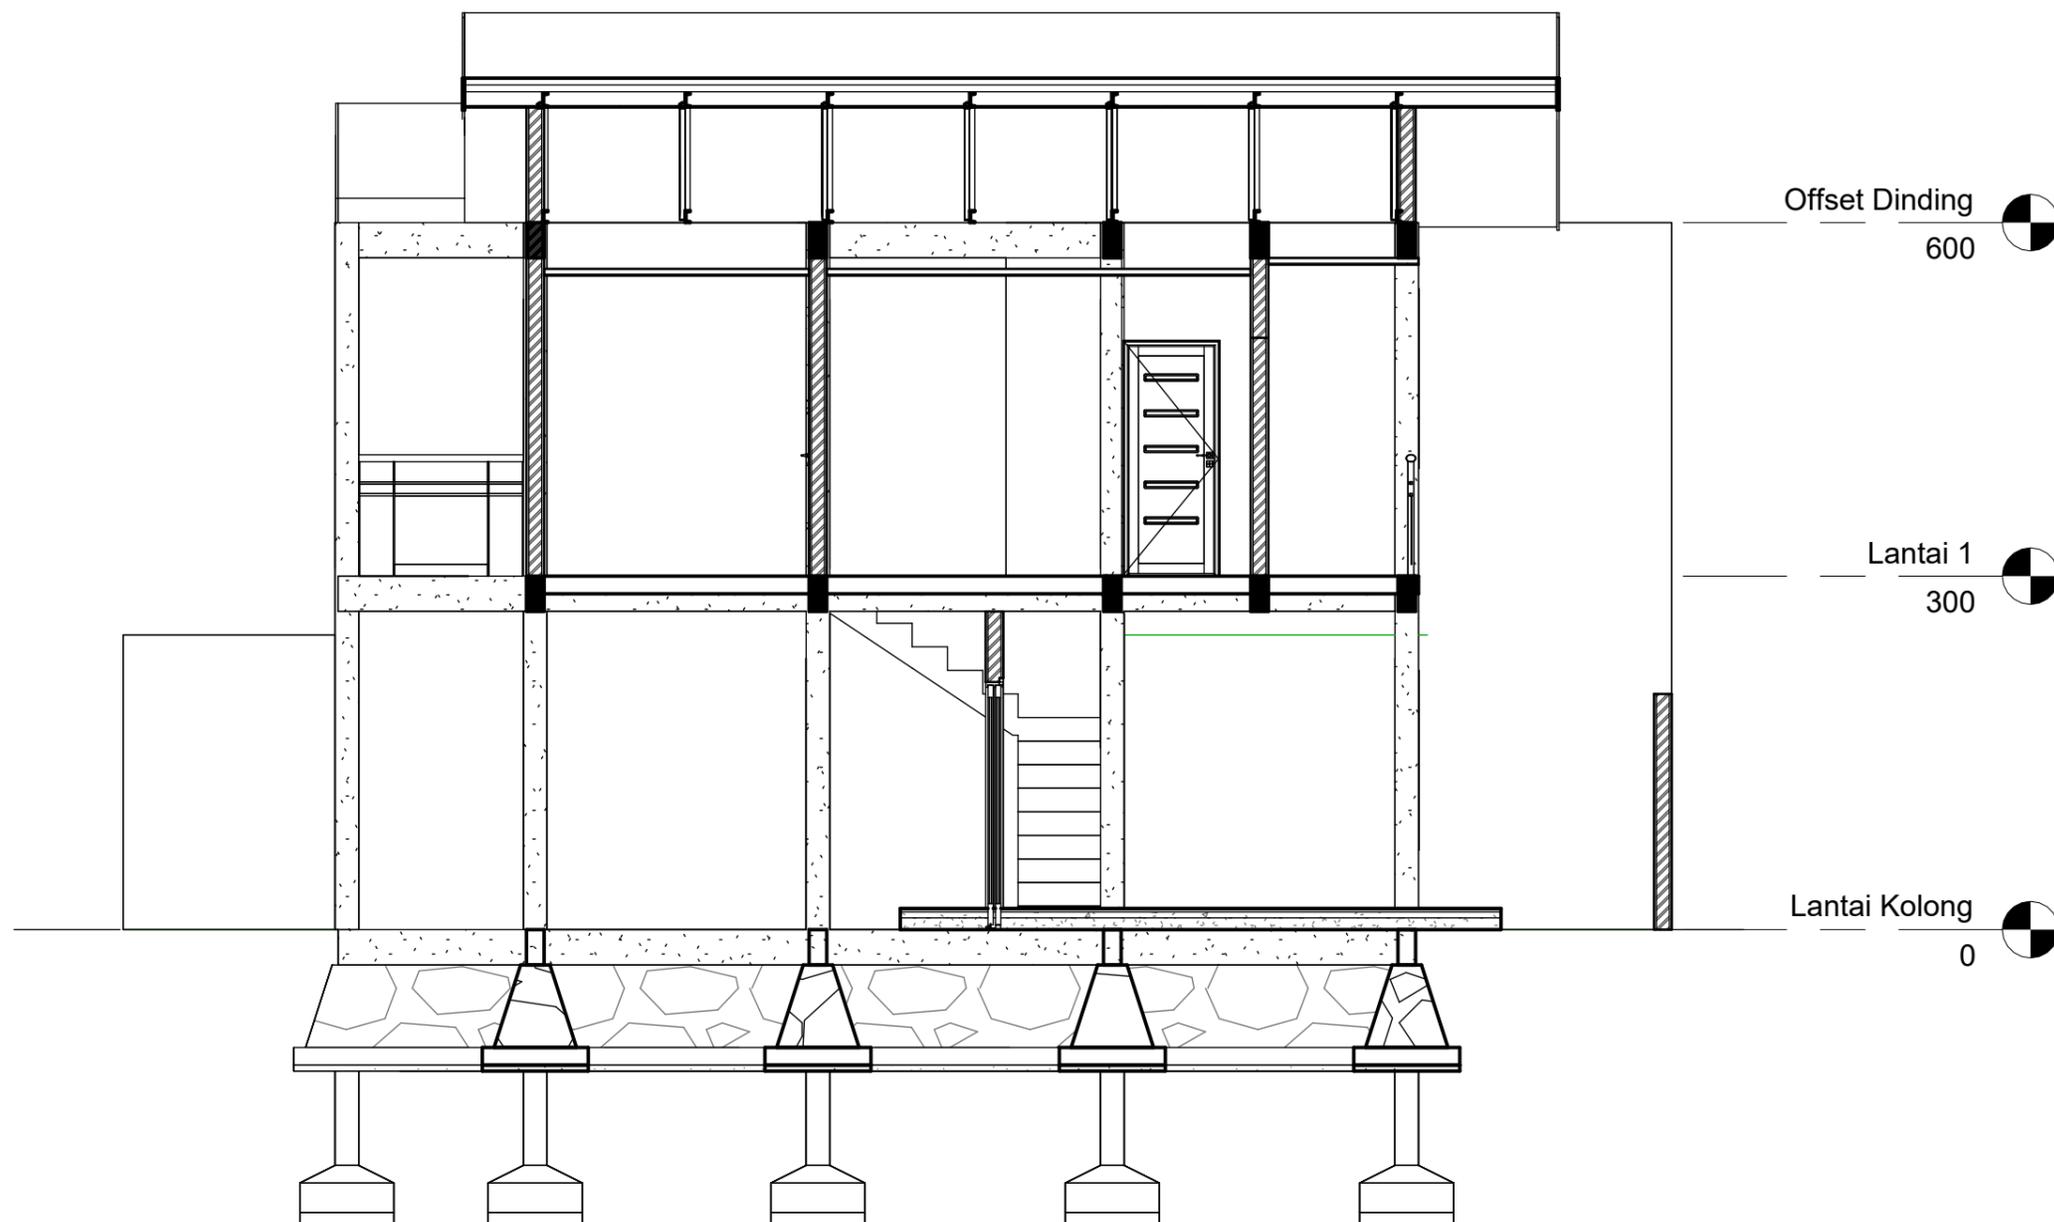


1 POT B-B
1 : 60

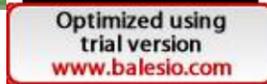 ARSITEKTUR TEKNIK ASANUDDIN	TUGAS AKHIR PERANCANGAN (LBE PERANCANGAN PERUMAHAN DAN LINGKUNGAN PERMUKIMAN)	DOSEN PEMBIMBING	MAHASISWA	JUDUL TUGAS AKHIR	NAMA GAMBAR	SKALA	NO. GAMBAR
		Dr. Ir. Hj. Idawarni J. Asmal, MT Dr. H. Edward Syarif, ST., MT	REZKY NURFADILAH SIHI D051181001	PENERAPAN <i>GREEN ARCHITECTURE</i> PADA PERMUKIMAN PESISIR DI KOTA BAUBAU SULAWESI TENGARA	TAMPAK POTONGAN		

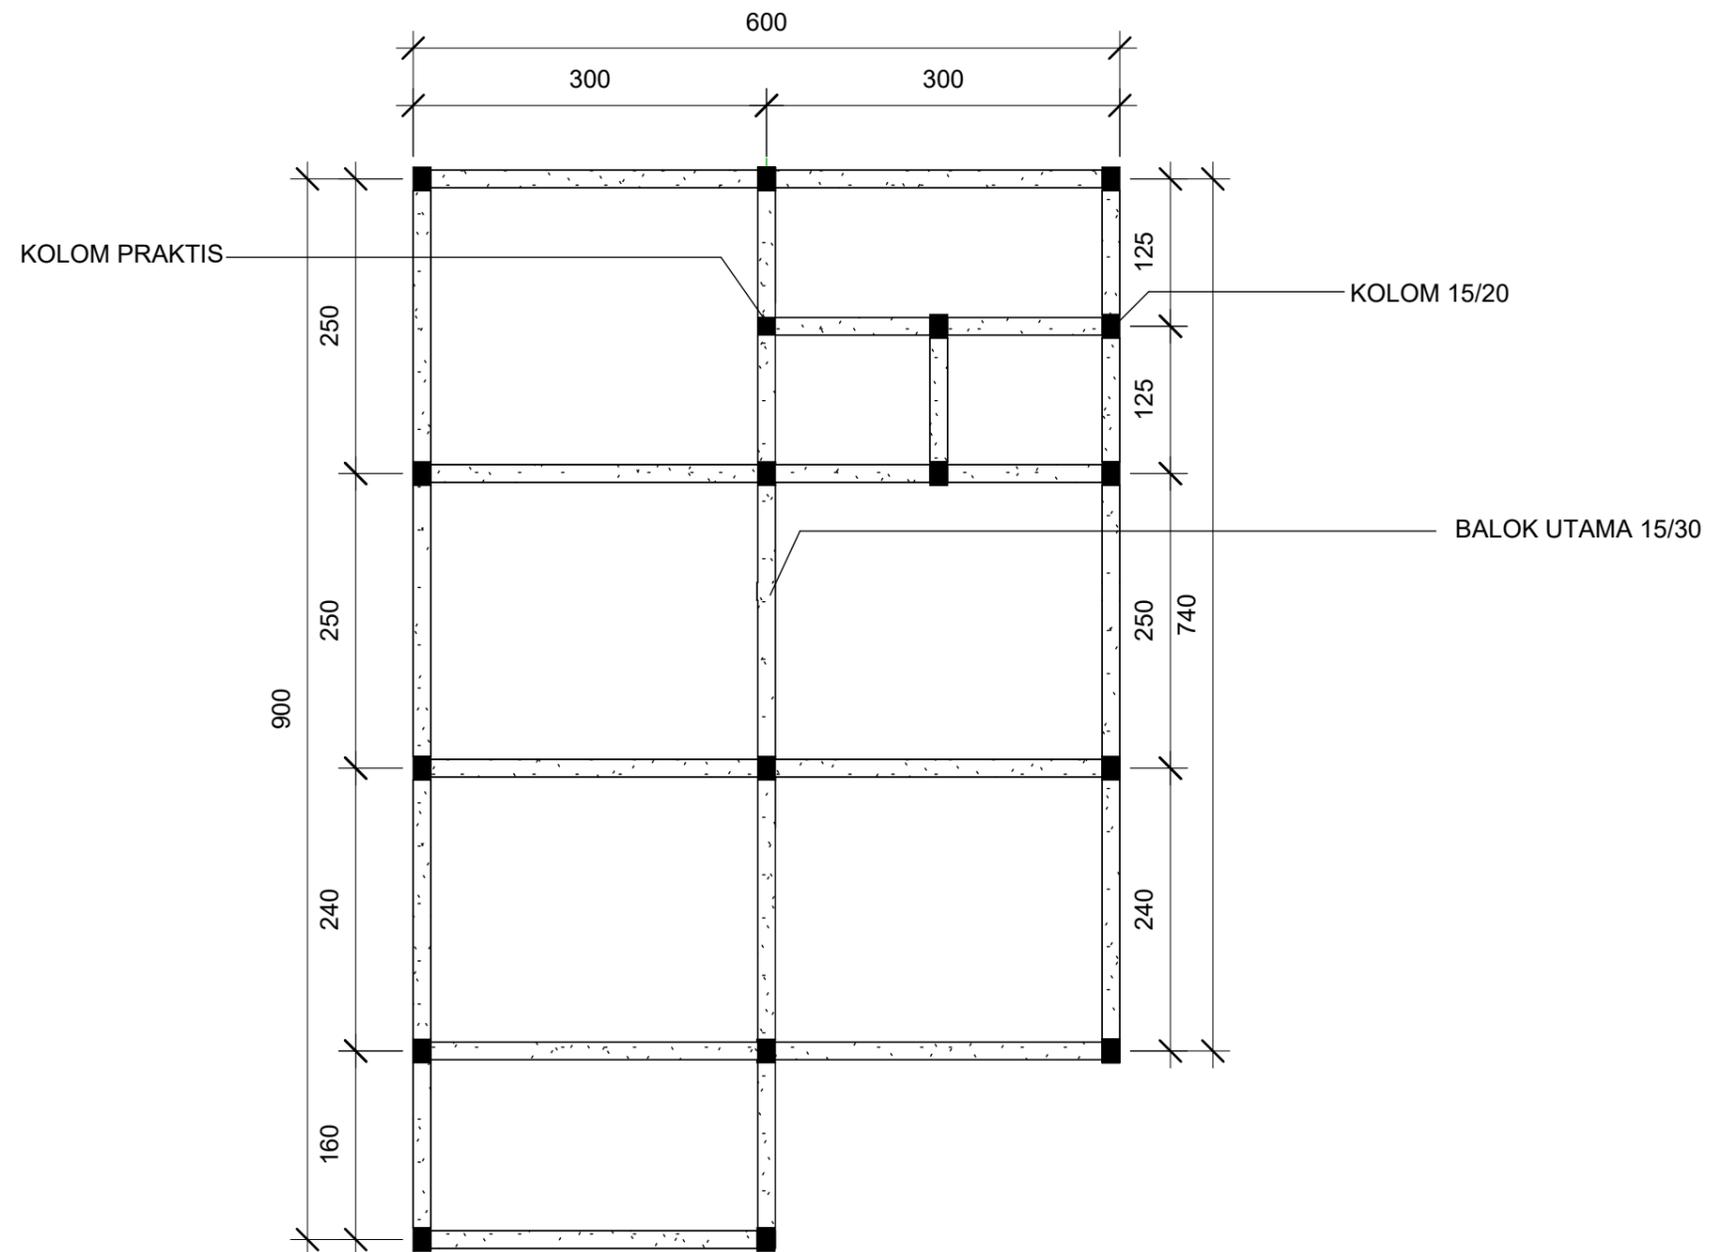



① RENCANA PERLETAKAN KOLOM DAN BALOK
1 : 60

 ARSITEKTUR TEKNIK ASANUDDIN	TUGAS AKHIR PERANCANGAN (LBE PERANCANGAN PERUMAHAN DAN LINGKUNGAN PERMUKIMAN)	DOSEN PEMBIMBING	MAHASISWA	JUDUL TUGAS AKHIR	NAMA GAMBAR	SKALA	NO. GAMBAR
		Dr. Ir. Hj. Idawarni J. Asmal, MT Dr. H. Edward Syarif, ST., MT	REZKY NURFADILAH SIHI D051181001	PENERAPAN <i>GREEN ARCHITECTURE</i> PADA PERMUKIMAN PESISIR DI KOTA BAUBAU SULAWESI TENGARA	RENCANA KOLOM DAN BALOK		

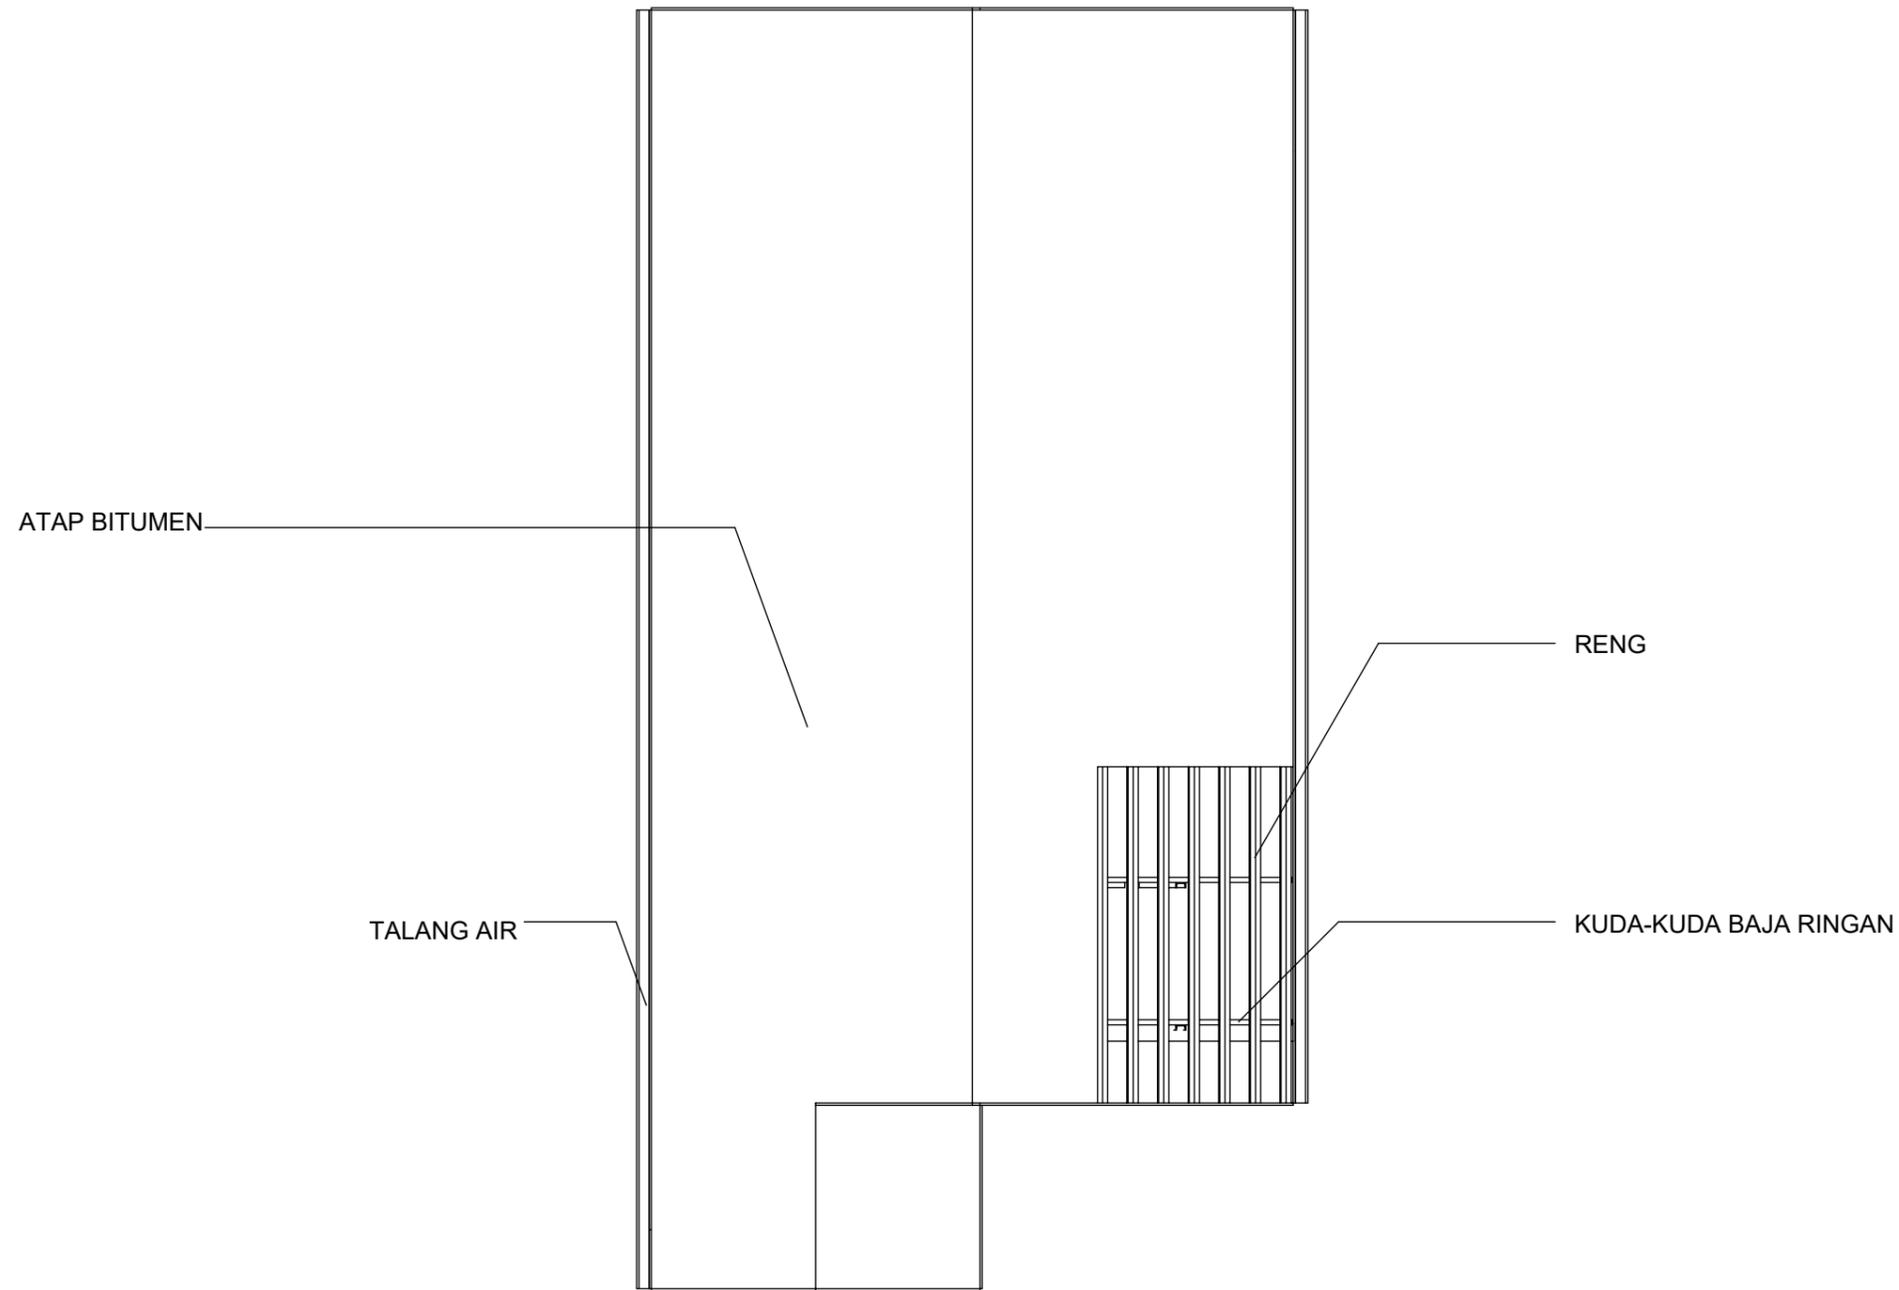

1 RENCANA ATAP
1 : 60

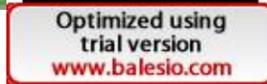 ARSITEKTUR TEKNIK ASANUDDIN	TUGAS AKHIR PERANCANGAN (LBE PERANCANGAN PERUMAHAN DAN LINGKUNGAN PERMUKIMAN)	DOSEN PEMBIMBING	MAHASISWA	JUDUL TUGAS AKHIR	NAMA GAMBAR	SKALA	NO. GAMBAR
		Dr. Ir. Hj. Idawarni J. Asmal, MT Dr. H. Edward Syarif, ST., MT	REZKY NURFADILAH SIHI D051181001	PENERAPAN <i>GREEN ARCHITECTURE</i> PADA PERMUKIMAN PESISIR DI KOTA BAUBAU SULAWESI TENGGARA	RENCANA ATAP		

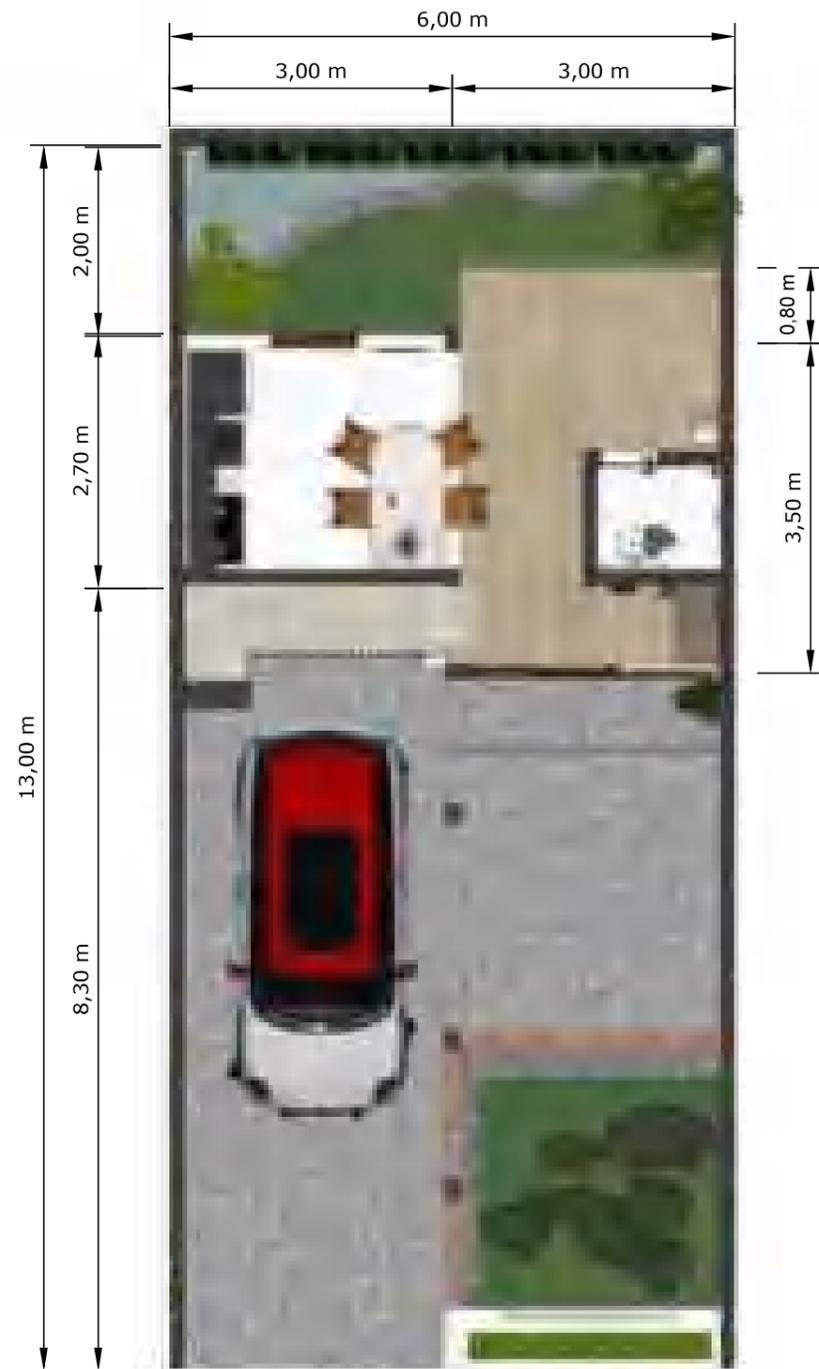

DENAH KOLONG
SKALA 1:75



DENAH RUMAH
SKALA 1:75



Optimized using
trial version
www.balesio.com

ARHITECTUR
MUDDIN

TUGAS AKHIR
PERANCANGAN
(LBE PERANCANGAN
PERUMAHAN DAN
LINGKUNGAN
PERMUKIMAN)

DOSEN PEMBIMBING

Dr. Ir Hj. Idawarni J. Asmal, MT
Dr. H. Edward Syarif, ST., MT

MAHASISWA/NIM

REZKY NURFADILAH SIHI
D051181001

JUDUL TUGAS AKHIR

PENERAPAN *GREEN*
ARCHITECTURE PADA
PERMUKIMAN PESISIR DI KOTA
BAUBAU SULAWESI TENGGARA

NAMA GAMBAR

DENAH
INTERIOR

SKALA

1:75


NO. HAL

PARAF/KETERANGAN




Optimized using
trial version
www.balesio.com


NO. HAL	JARAF/REFERANSI	DALAM	NAMA GAMBAR	ITIDUL TUGAS AKHIR	MAHASISWANYA	DOSEN PENYEMBAH	TUGAS AKHIR PERANCANGAN (SBE) PERANCANGAN PERUBAHAN DAN LAMPUYAN PERUMAHAN
			PRESENTIF INTERIOR	PENERAPAN GREEN ARCHITECTURE PADA PERUMAHAN PERSIS DI KOTA BALUBAU SULAWESI TENGGARA	REZKY NURY ADILAH SPM (001181001)	Dr. H. Erwin Syarif, ST., MT	

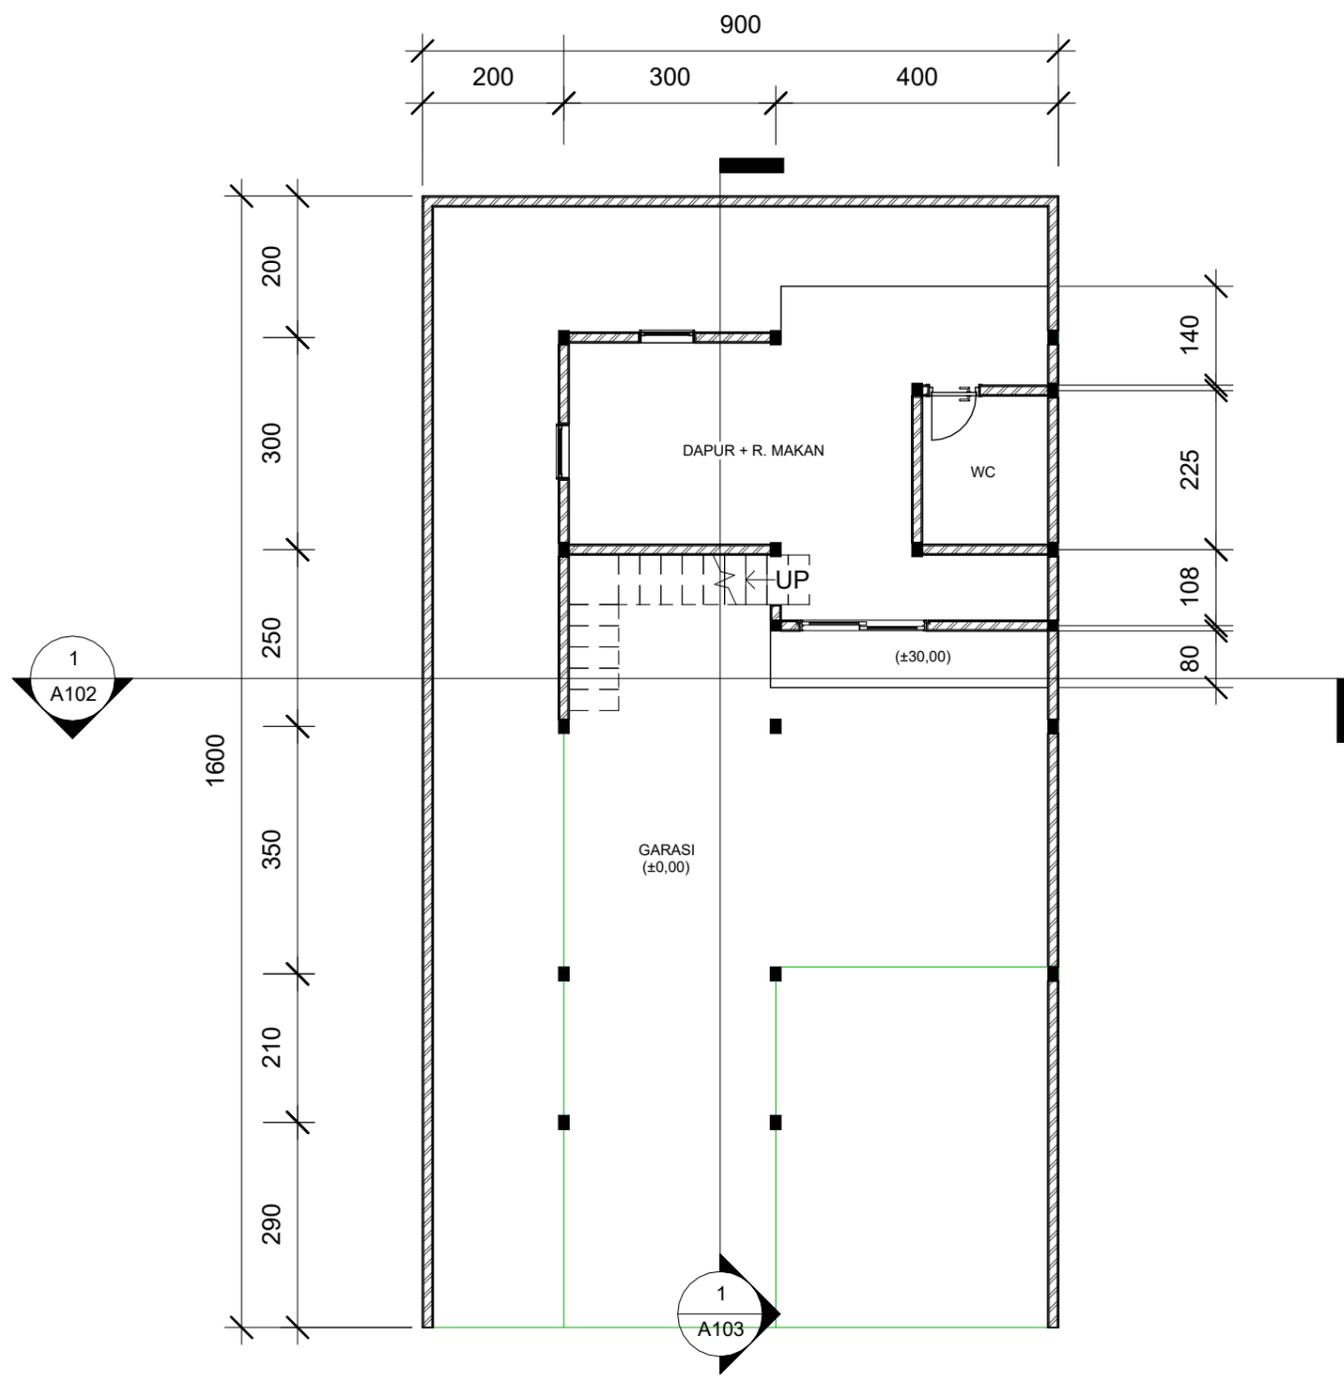

1 DENAH KOLONG
1 : 100

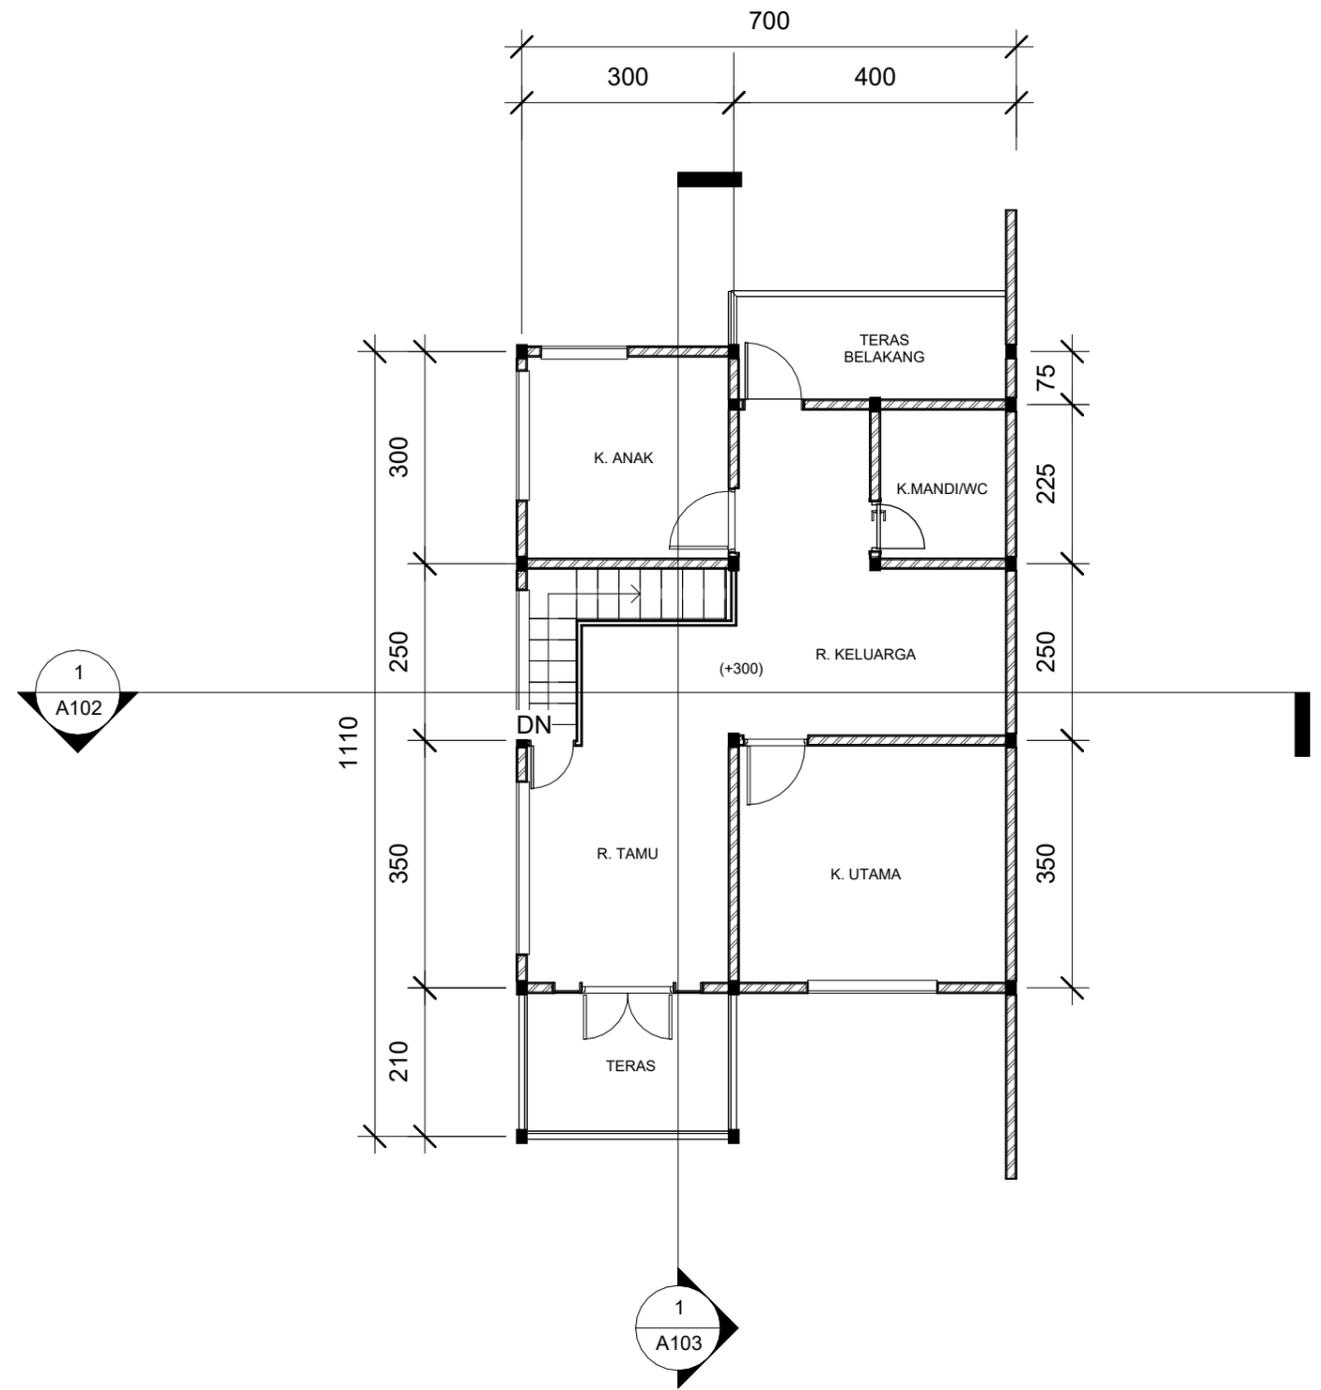

2 DENAH RUMAH
1 : 100

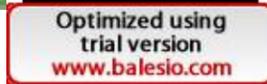	ARSITEKTUR TEKNIK ASANUDDIN	TUGAS AKHIR PERANCANGAN (LBE PERANCANGAN PERUMAHAN DAN LINGKUNGAN PERMUKIMAN)	DOSEN PEMBIMBING	MAHASISWA	JUDUL TUGAS AKHIR	NAMA GAMBAR	SKALA	NO. GAMBAR
		Dr. Ir. Hj. Idawarni J. Asmal, MT Dr. H. Edward Syarif, ST., MT	REZKY NURFADILAH SIHI D051181001	PENERAPAN <i>GREEN ARCHITECTURE</i> PADA PERMUKIMAN PESISIR DI KOTA BAUBAU SULAWESI TENGARA	DENAH			



TAMPAK DEPAN
SKALA 1:60

TAMPAK BELAKANG
SKALA 1:60



Optimized using trial version
www.balesio.com

ARQUITEKTUR	TUGAS AKHIR PERANCANGAN (LBE PERANCANGAN PERUMAHAN DAN LINGKUNGAN PERMUKIMAN)	DOSEN PEMBIMBING	MAHASISWA/NIM	JUDUL TUGAS AKHIR	NAMA GAMBAR	SKALA	NO. HAL	PARAF/KETERANGAN
NUDDIN		Dr. Ir Hj. Idawarni J. Asmal, MT Dr. H. Edward Syarif, ST., MT	REZKY NURFADILAH SIHI D051181001	PENERAPAN <i>GREEN ARCHITECTURE</i> PADA PERMUKIMAN PESISIR DI KOTA BAUBAU SULAWESI TENGGARA	TAMPAK HUNIAN	1:60		

TAMPAK S.KANAN
SKALA 1:100




TAMPAK S.KIRI
SKALA 1:100




Optimized using
trial version
www.balesio.com

ARQUITEKTUR	TUGAS AKHIR PERANCANGAN (LBE PERANCANGAN PERUMAHAN DAN LINGKUNGAN PERMUKIMAN)	DOSEN PEMBIMBING	MAHASISWA/NIM	JUDUL TUGAS AKHIR	NAMA GAMBAR	SKALA	NO. HAL	PARAF/KETERANGAN
NUDDIN		Dr. Ir Hj. Idawarni J. Asmal, MT Dr. H. Edward Syarif, ST., MT	REZKY NURFADILAH SIHI D051181001	PENERAPAN <i>GREEN ARCHITECTURE</i> PADA PERMUKIMAN PESISIR DI KOTA BAUBAU SULAWESI TENGGARA	TAMPAK HUNIAN	1:100		

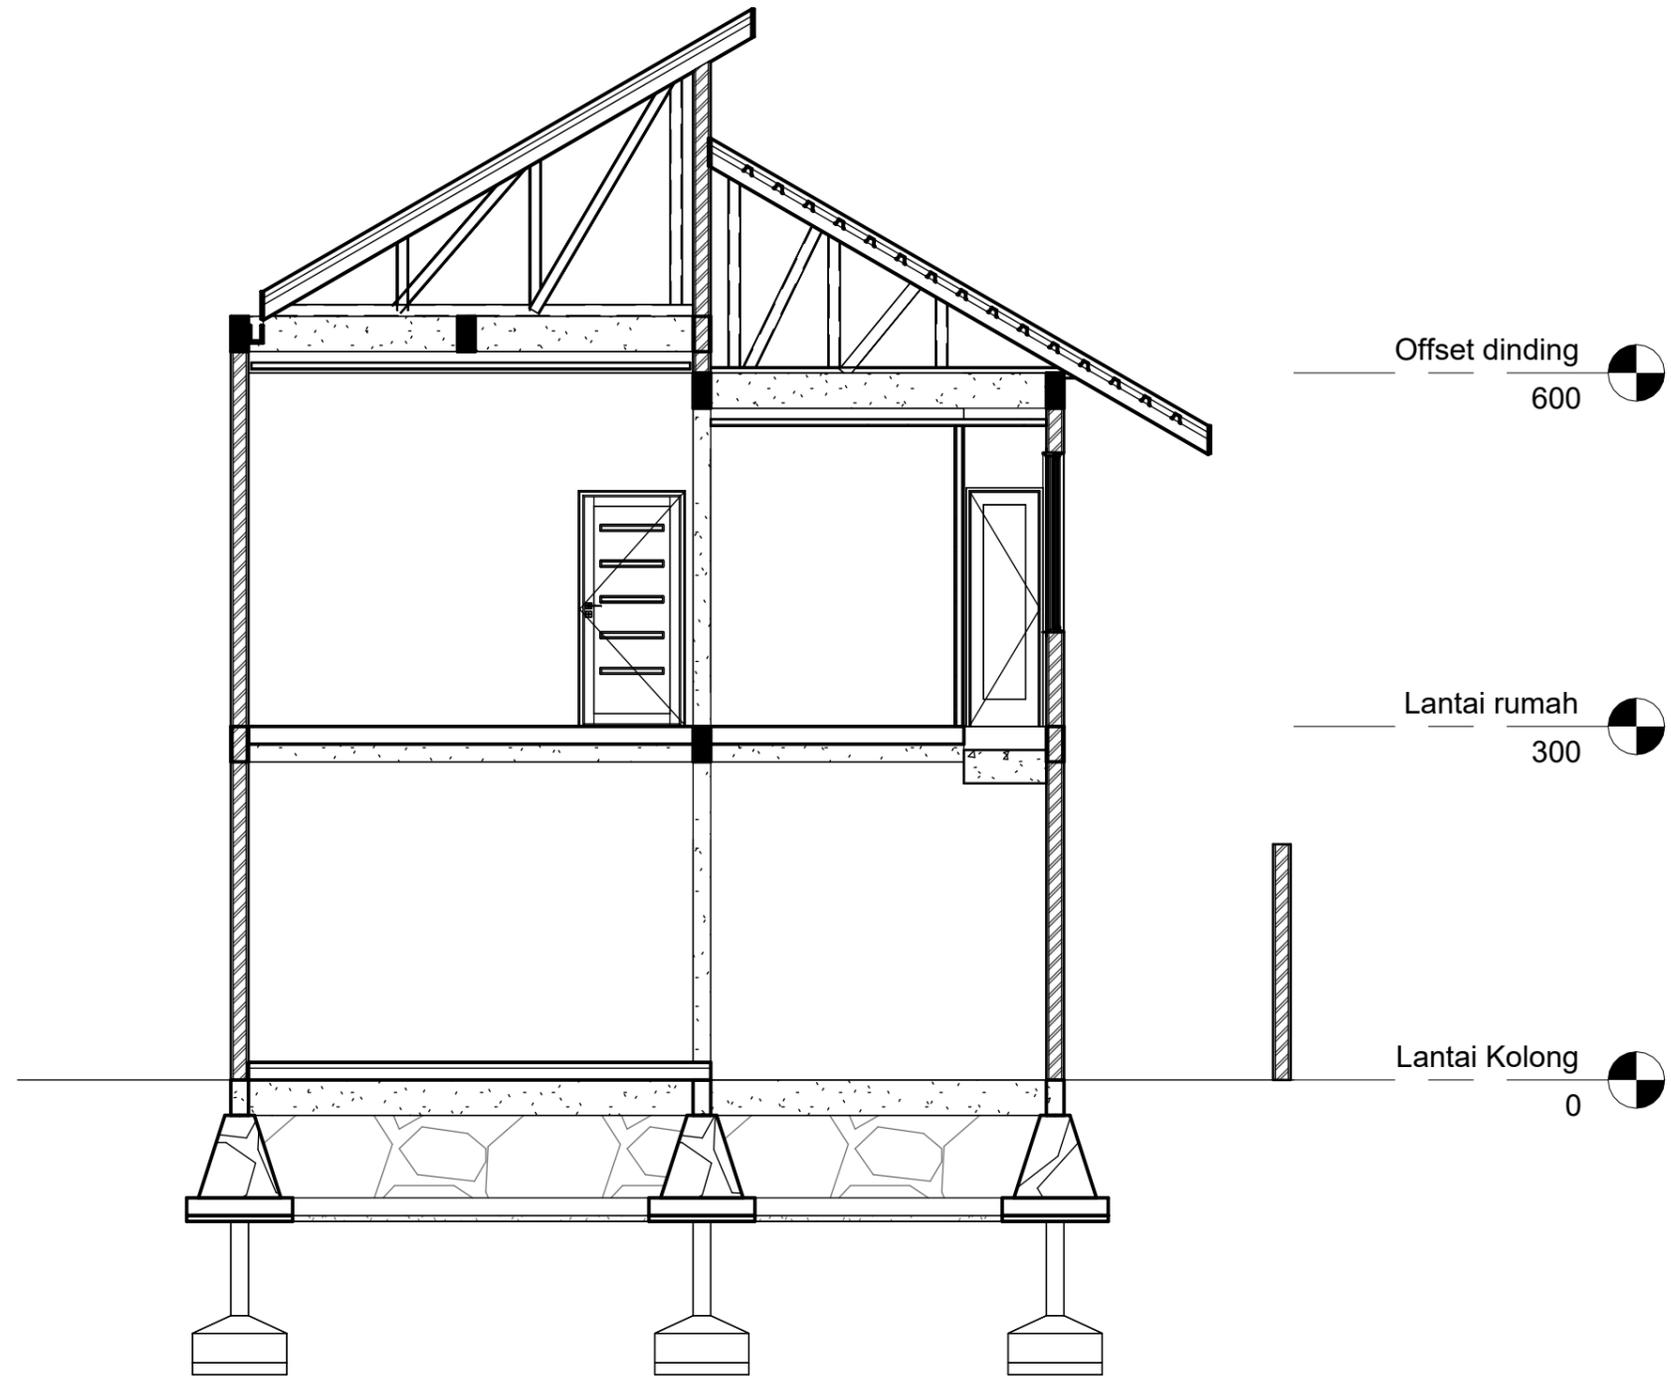


1 POT A-A
1 : 60

 <p>Optimized using trial version www.balesio.com</p>	<p>ARSITEKTUR TEKNIK ASANUDDIN</p> <p>TUGAS AKHIR PERANCANGAN (LBE PERANCANGAN PERUMAHAN DAN LINGKUNGAN PERMUKIMAN)</p>	DOSEN PEMBIMBING	MAHASISWA	JUDUL TUGAS AKHIR	NAMA GAMBAR	SKALA	NO. GAMBAR
		<p>Dr. Ir. Hj. Idawarni J. Asmal, MT Dr. H. Edward Syarif, ST., MT</p>	<p>REZKY NURFADILAH SIHI D051181001</p>	<p>PENERAPAN <i>GREEN ARCHITECTURE</i> PADA PERMUKIMAN PESISIR DI KOTA BAUBAU SULAWESI TENGGARA</p>	<p>TAMPAK POTONGAN</p>		

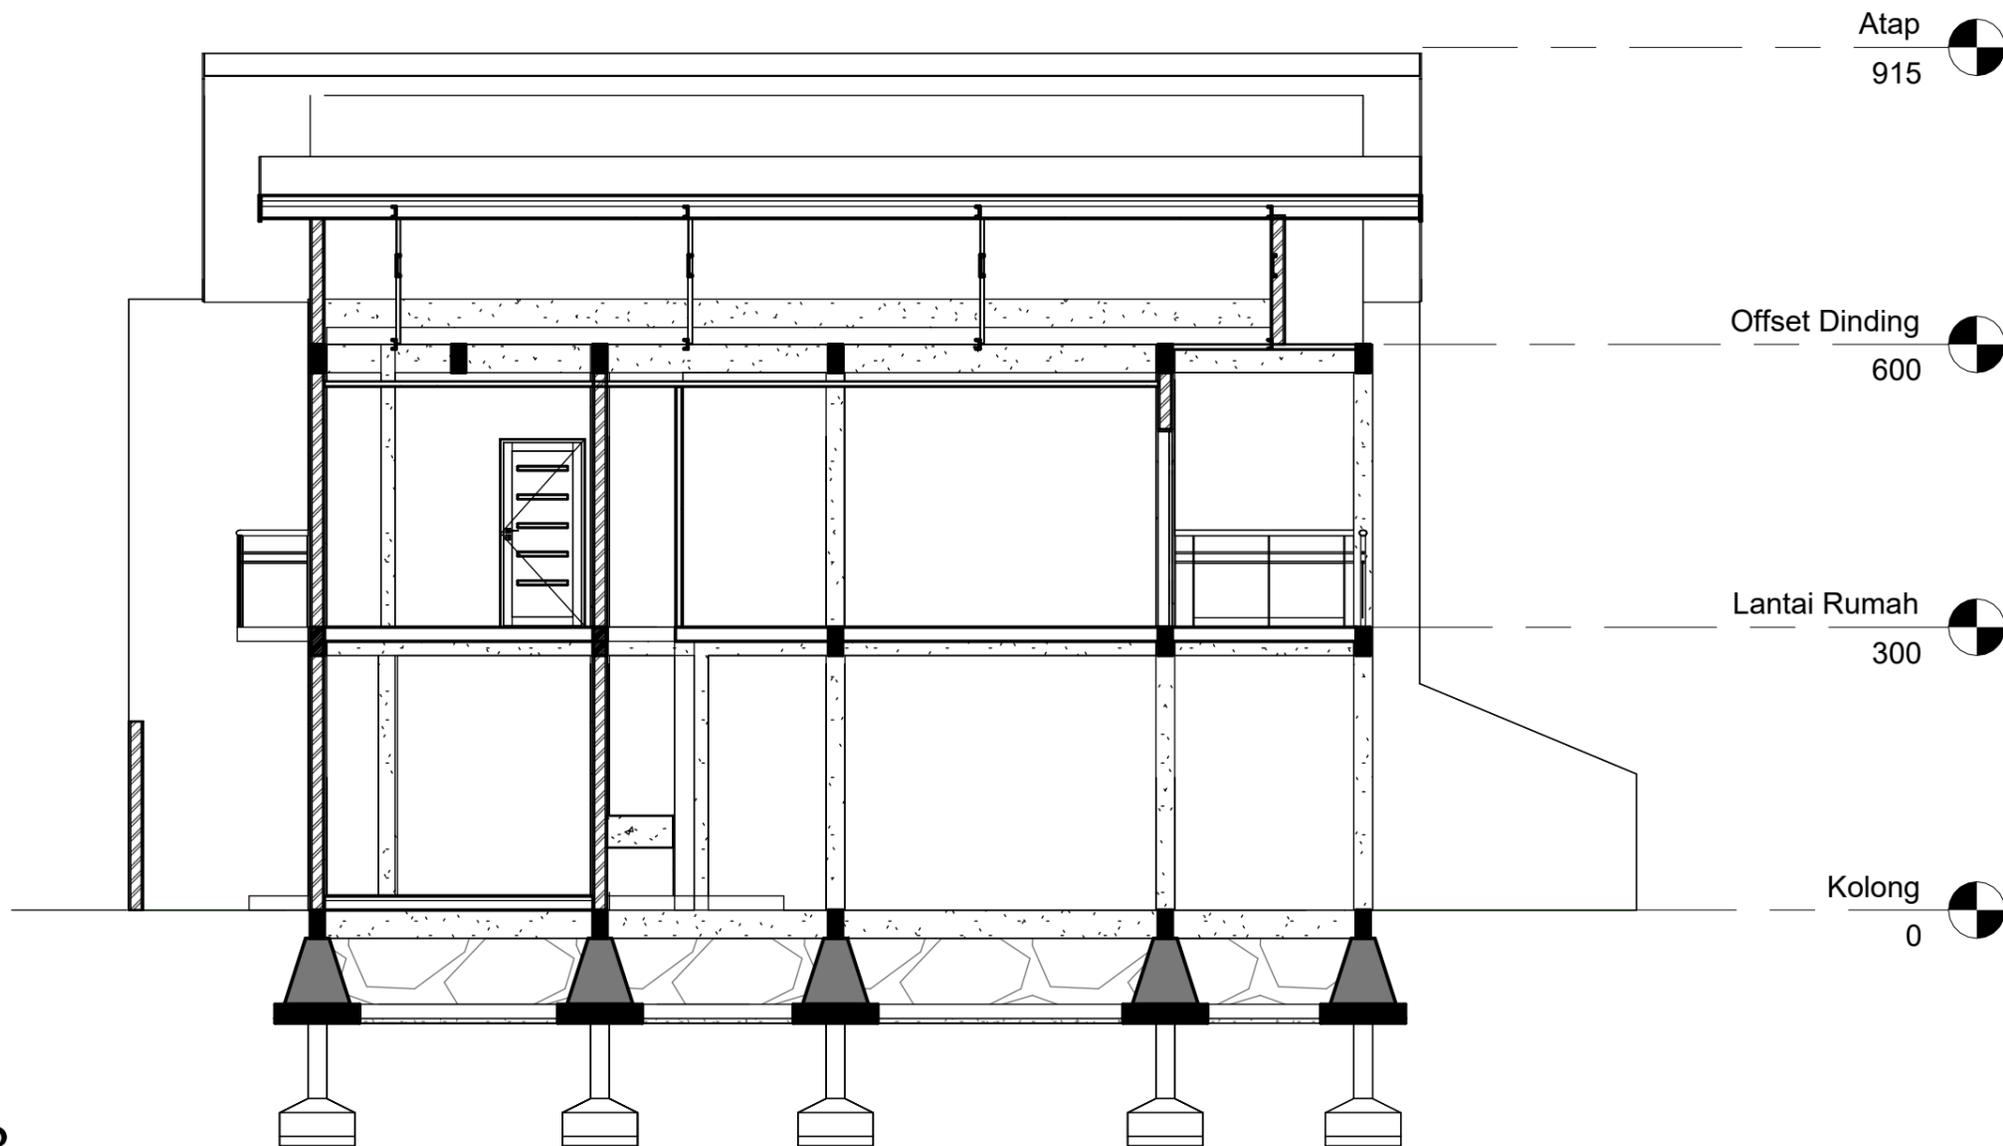


1 POT B-B
1 : 75

 <p>Optimized using trial version www.balesio.com</p>	<p>ARSITEKTUR TEKNIK ASANUDDIN</p> <p>TUGAS AKHIR PERANCANGAN (LBE PERANCANGAN PERUMAHAN DAN LINGKUNGAN PERMUKIMAN)</p>	DOSEN PEMBIMBING	MAHASISWA	JUDUL TUGAS AKHIR	NAMA GAMBAR	SKALA	NO. GAMBAR
		<p>Dr. Ir. Hj. Idawarni J. Asmal, MT Dr. H. Edward Syarif, ST., MT</p>	<p>REZKY NURFADILAH SIHI D051181001</p>	<p>PENERAPAN <i>GREEN ARCHITECTURE</i> PADA PERMUKIMAN PESISIR DI KOTA BAUBAU SULAWESI TENGGARA</p>	<p>TAMPAK POTONGAN</p>		

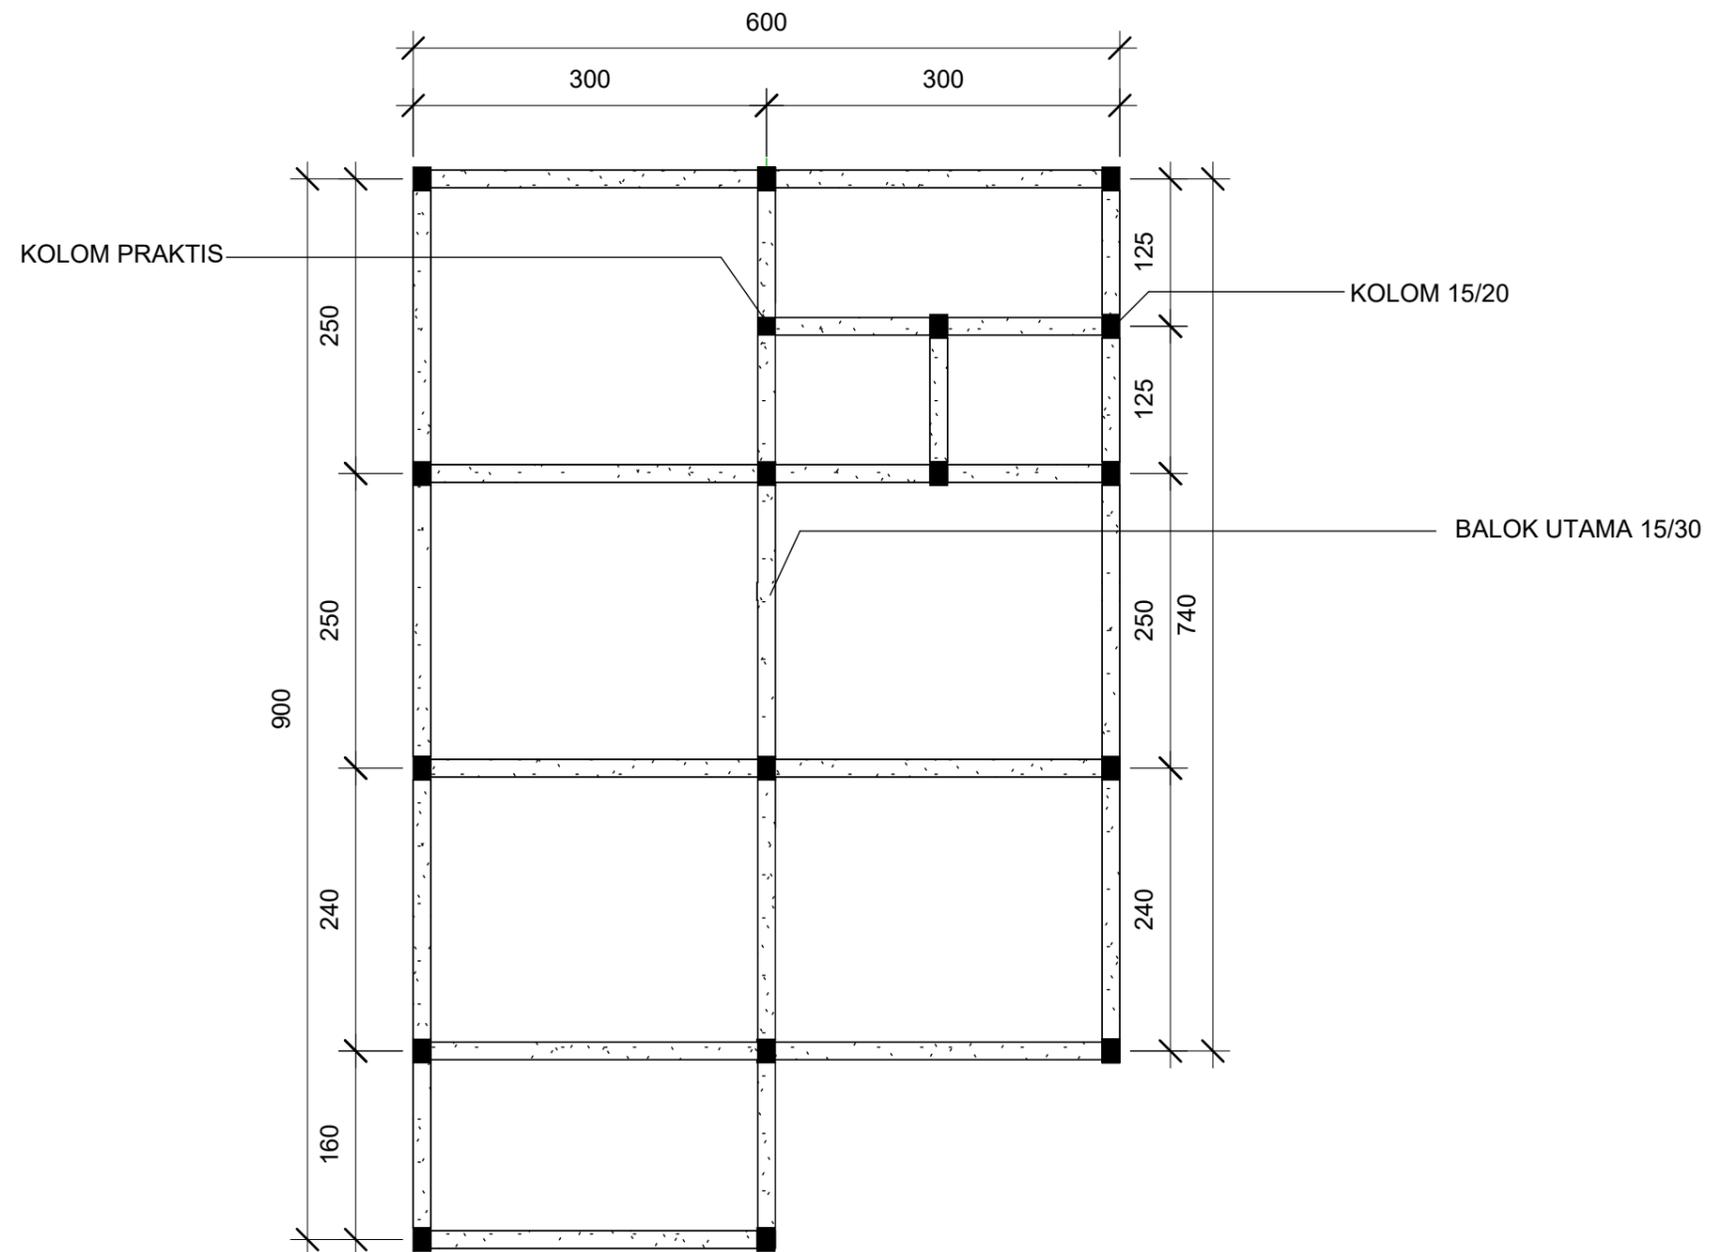

① RENCANA PERLETAKAN KOLOM DAN BALOK
1 : 60

 ARSITEKTUR TEKNIK ASANUDDIN	TUGAS AKHIR PERANCANGAN (LBE PERANCANGAN PERUMAHAN DAN LINGKUNGAN PERMUKIMAN)	DOSEN PEMBIMBING	MAHASISWA	JUDUL TUGAS AKHIR	NAMA GAMBAR	SKALA	NO. GAMBAR
		Dr. Ir. Hj. Idawarni J. Asmal, MT Dr. H. Edward Syarif, ST., MT	REZKY NURFADILAH SIHI D051181001	PENERAPAN <i>GREEN ARCHITECTURE</i> PADA PERMUKIMAN PESISIR DI KOTA BAUBAU SULAWESI TENGGARA	RENCANA KOLOM DAN BALOK		

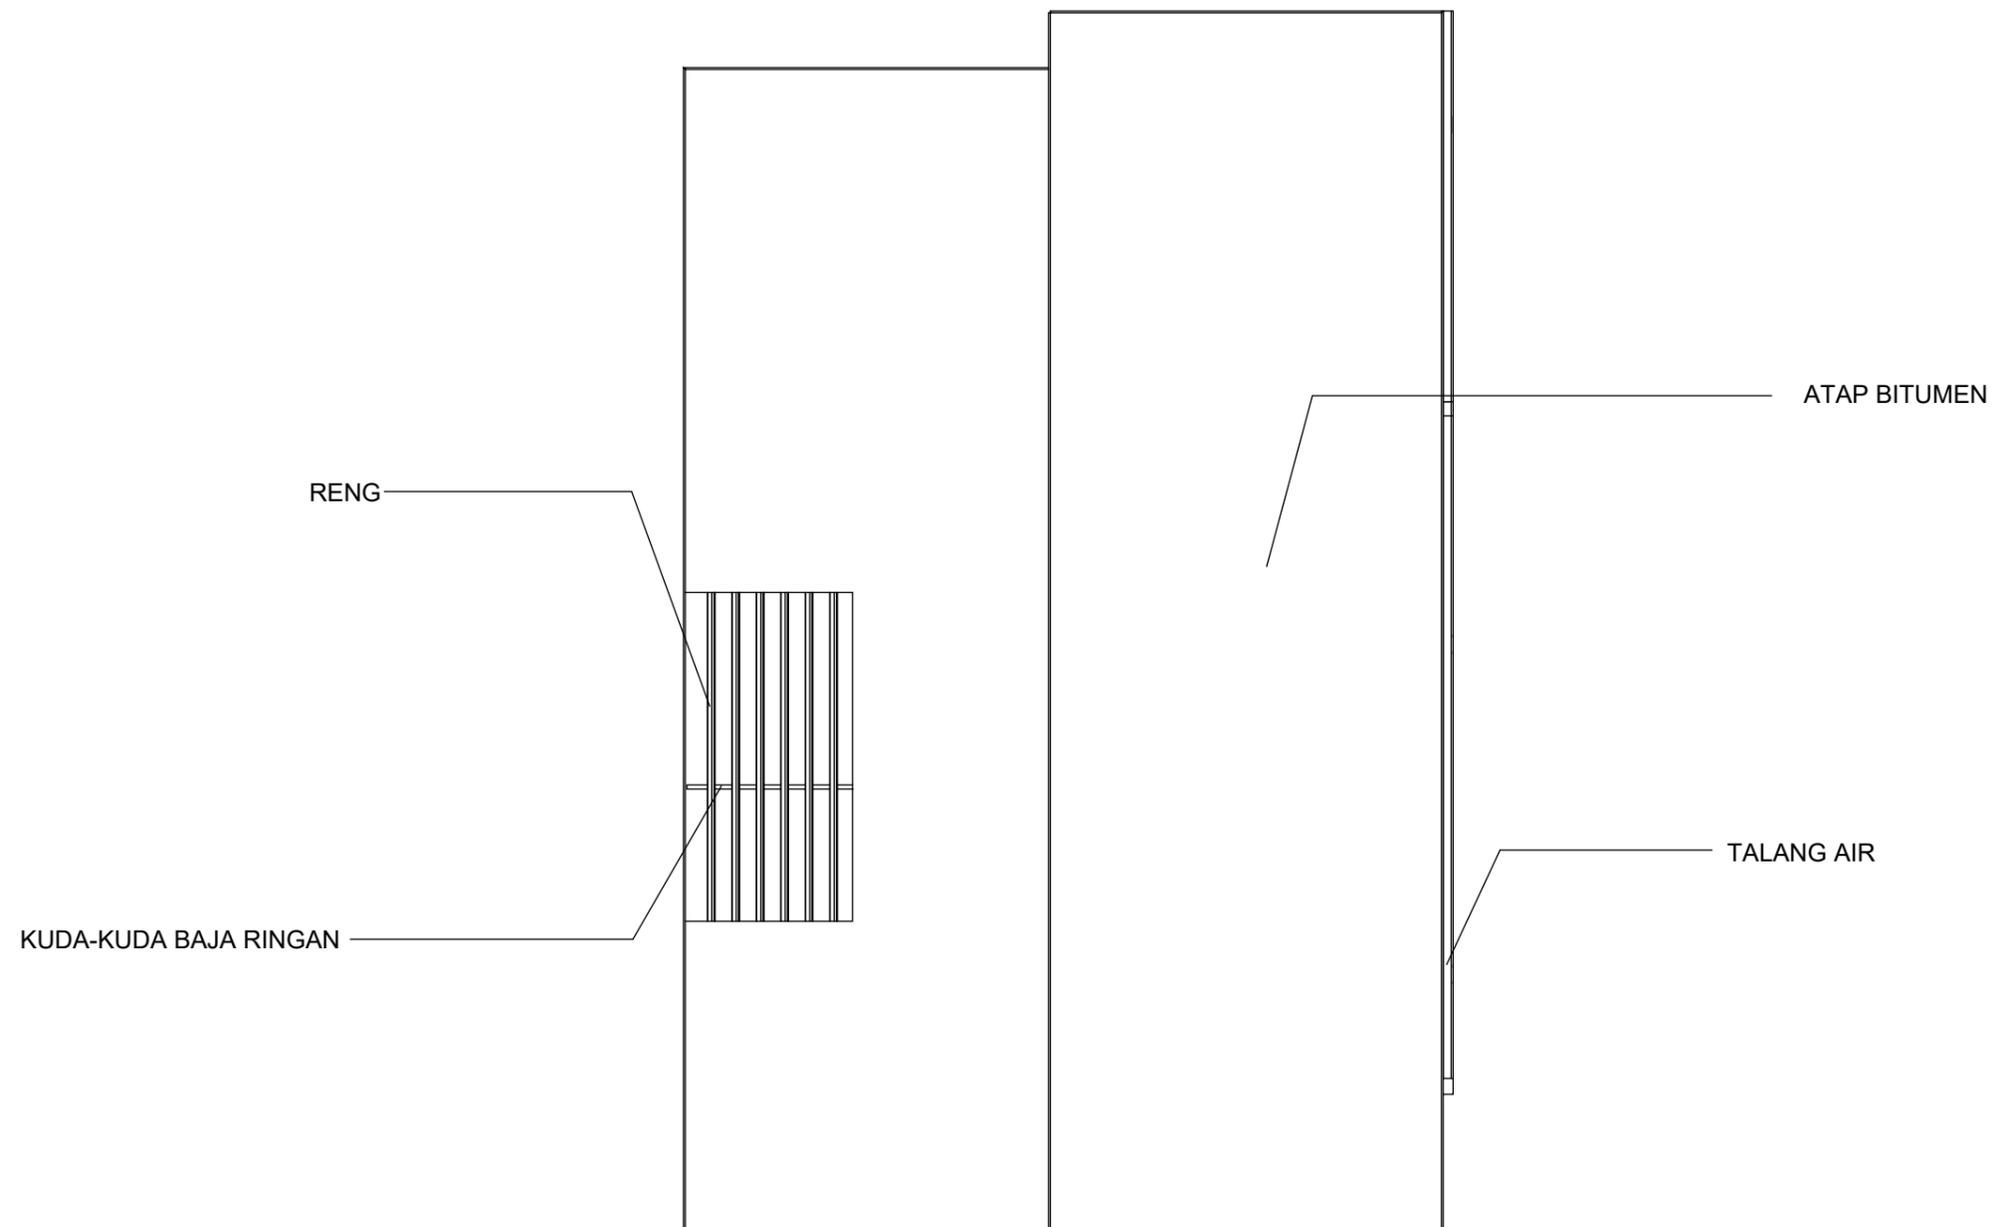


1

RENCANA ATAP

1 : 75

		DOSEN PEMBIMBING	MAHASISWA	JUDUL TUGAS AKHIR	NAMA GAMBAR	SKALA	NO. GAMBAR
 <p>Optimized using trial version www.balesio.com</p>	<p>ARSITEKTUR TEKNIK ASANUDDIN</p> <p>TUGAS AKHIR PERANCANGAN (LBE PERANCANGAN PERUMAHAN DAN LINGKUNGAN PERMUKIMAN)</p>	<p>Dr. Ir. Hj. Idawarni J. Asmal, MT Dr. H. Edward Syarif, ST., MT</p>	<p>REZKY NURFADILAH SIHI D051181001</p>	<p>PENERAPAN <i>GREEN ARCHITECTURE</i> PADA PERMUKIMAN PESISIR DI KOTA BAUBAU SULAWESI TENGGARA</p>	<p>RENCANA ATAP</p>		

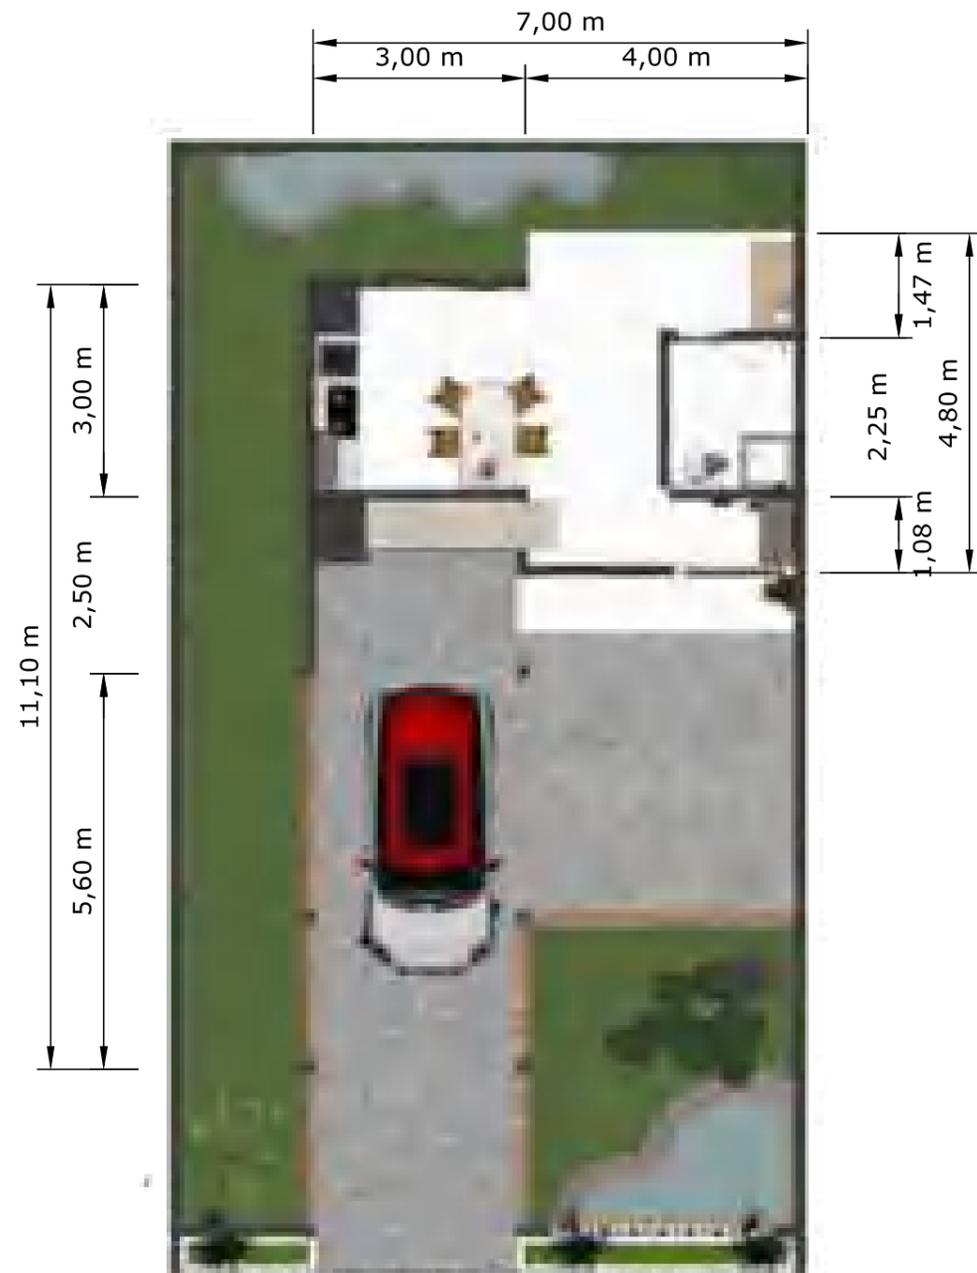

○ DENAH KOLONG
SKALA 1:100







○ DENAH RUMAH
SKALA 1:100



Optimized using trial version www.balesio.com

LEKTUR	TUGAS AKHIR PERANCANGAN (LBE PERANCANGAN PERUMAHAN DAN LINGKUNGAN PERMUKIMAN)	DOSEN PEMBIMBING	MAHASISWA/NIM	JUDUL TUGAS AKHIR	NAMA GAMBAR	SKALA	NO. HAL	PARAF/KETERANGAN
NUDDIN		Dr. Ir Hj. Idawarni J. Asmal, MT Dr. H. Edward Syarif, ST., MT	REZKY NURFADILAH SIHI D051181001	PENERAPAN <i>GREEN ARCHITECTURE</i> PADA PERMUKIMAN PESISIR DI KOTA BAUBAU SULAWESI TENGGARA	DENAH INTERIOR			

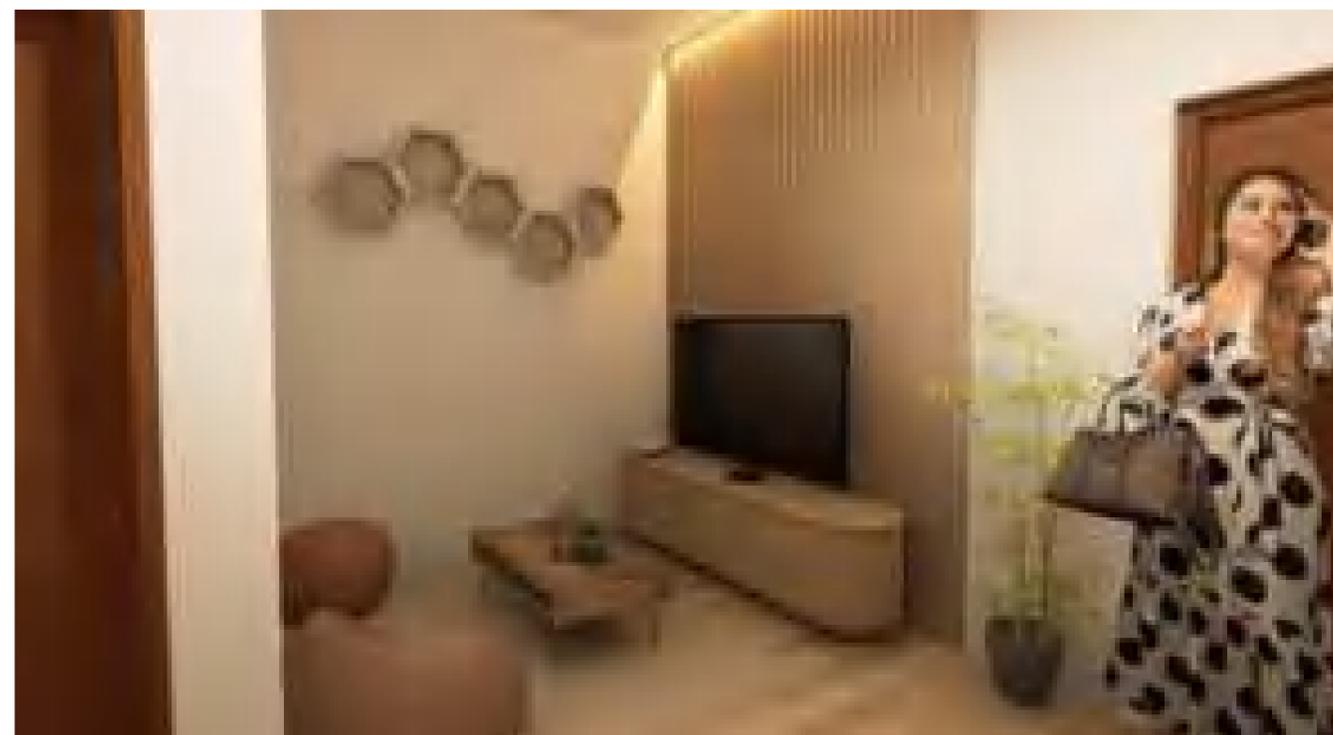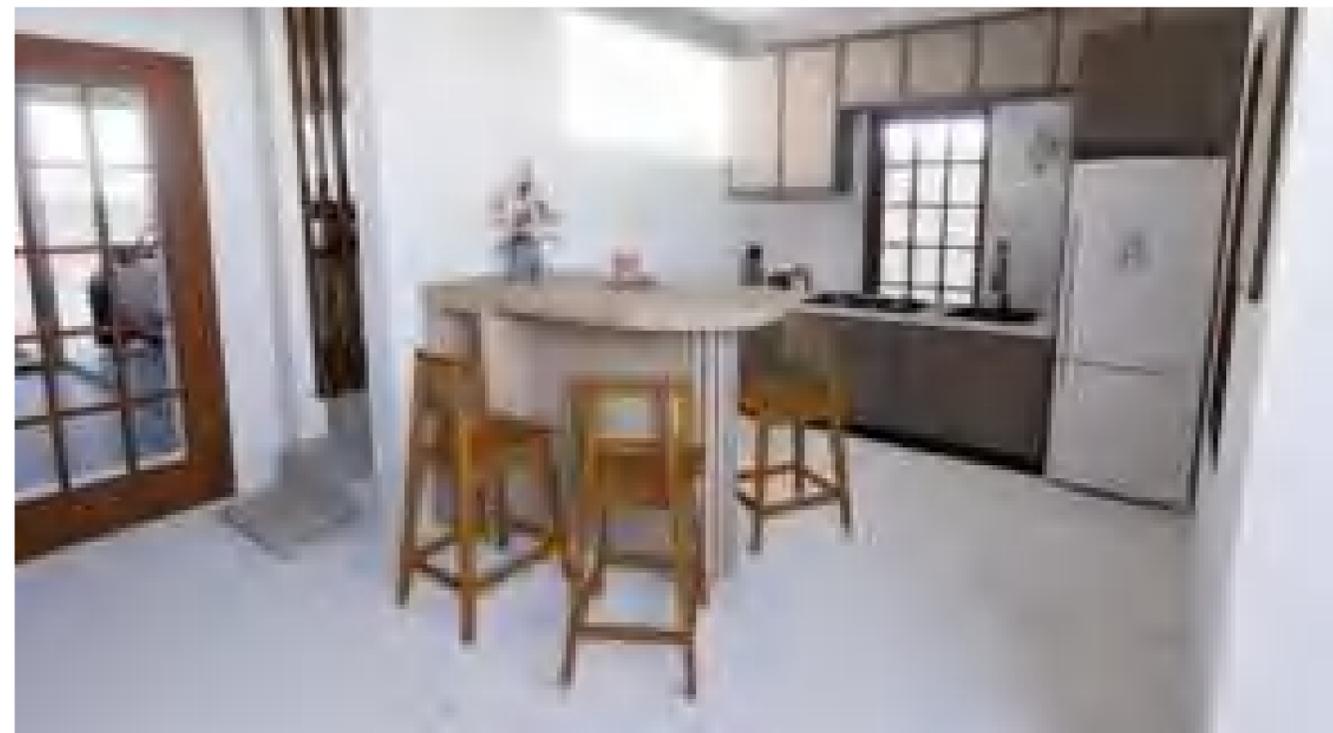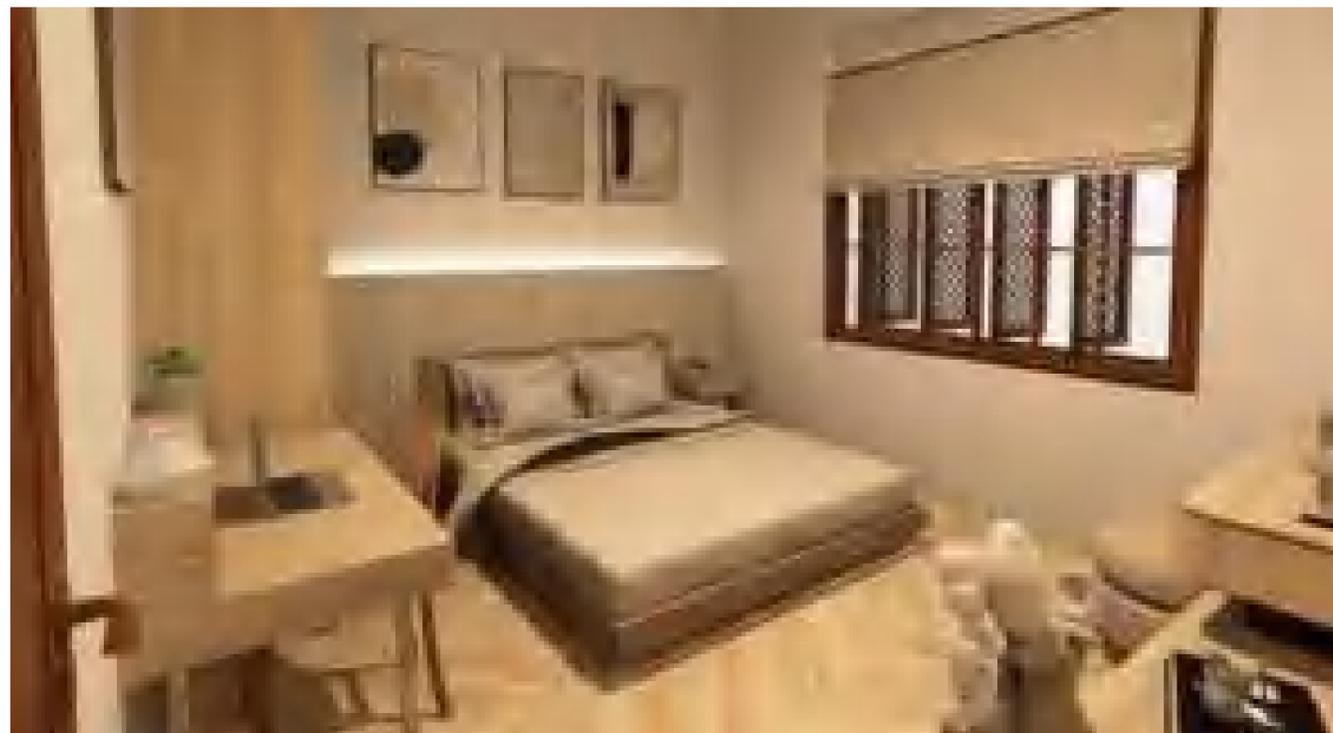


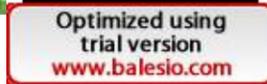		DOSEN PEMBIMBING	MAHASISWA	JUDUL TUGAS AKHIR	NAMA GAMBAR	SKALA	NO. GAMBAR
RSITEKTUR TEKNIK ASANUDDIN 	TUGAS AKHIR PERANCANGAN (LBE PERANCANGAN PERUMAHAN DAN LINGKUNGAN PERMUKIMAN)	Dr. Ir. Hj. Idawarni J. Asmal, MT Dr. H. Edward Syarif, ST., MT	REZKY NURFADILAH SIHI D051181001	PENERAPAN <i>GREEN ARCHITECTURE</i> PADA PERMUKIMAN PESISIR DI KOTA BAUBAU SULAWESI TENGGARA	TAMPAK PRESPEKTIF		




Optimized using
trial version
www.balesio.com

FAKULTAS	TUJUAN AKHIR PERANCANGAN (S.E. PERANCANGAN PERUBAHAN DAN LAMPUKUNAN PERUBAHAN)	DOSEN PEMBIMBING	MAHASISWANYA	JUDUL TUGAS AKHIR	NAMA DAMBAK	EKALA	NO. HAL	TAMBAH KETERANGAN
TEKNIK ARSITEKTUR		Dr. H. H. M. Mawardi J. Arif, MT Dr. H. Edward Syarif, ST., MT	REZKY MURYA ADILAH S.H. 03511811001	PENEGAPAN GREEN ARCHITECTURE PADA PERUMAHAN PESISIR DI KOTA DAUHAU SULAWESI TENGGARA	PREDIKTIF BANGUNAN			

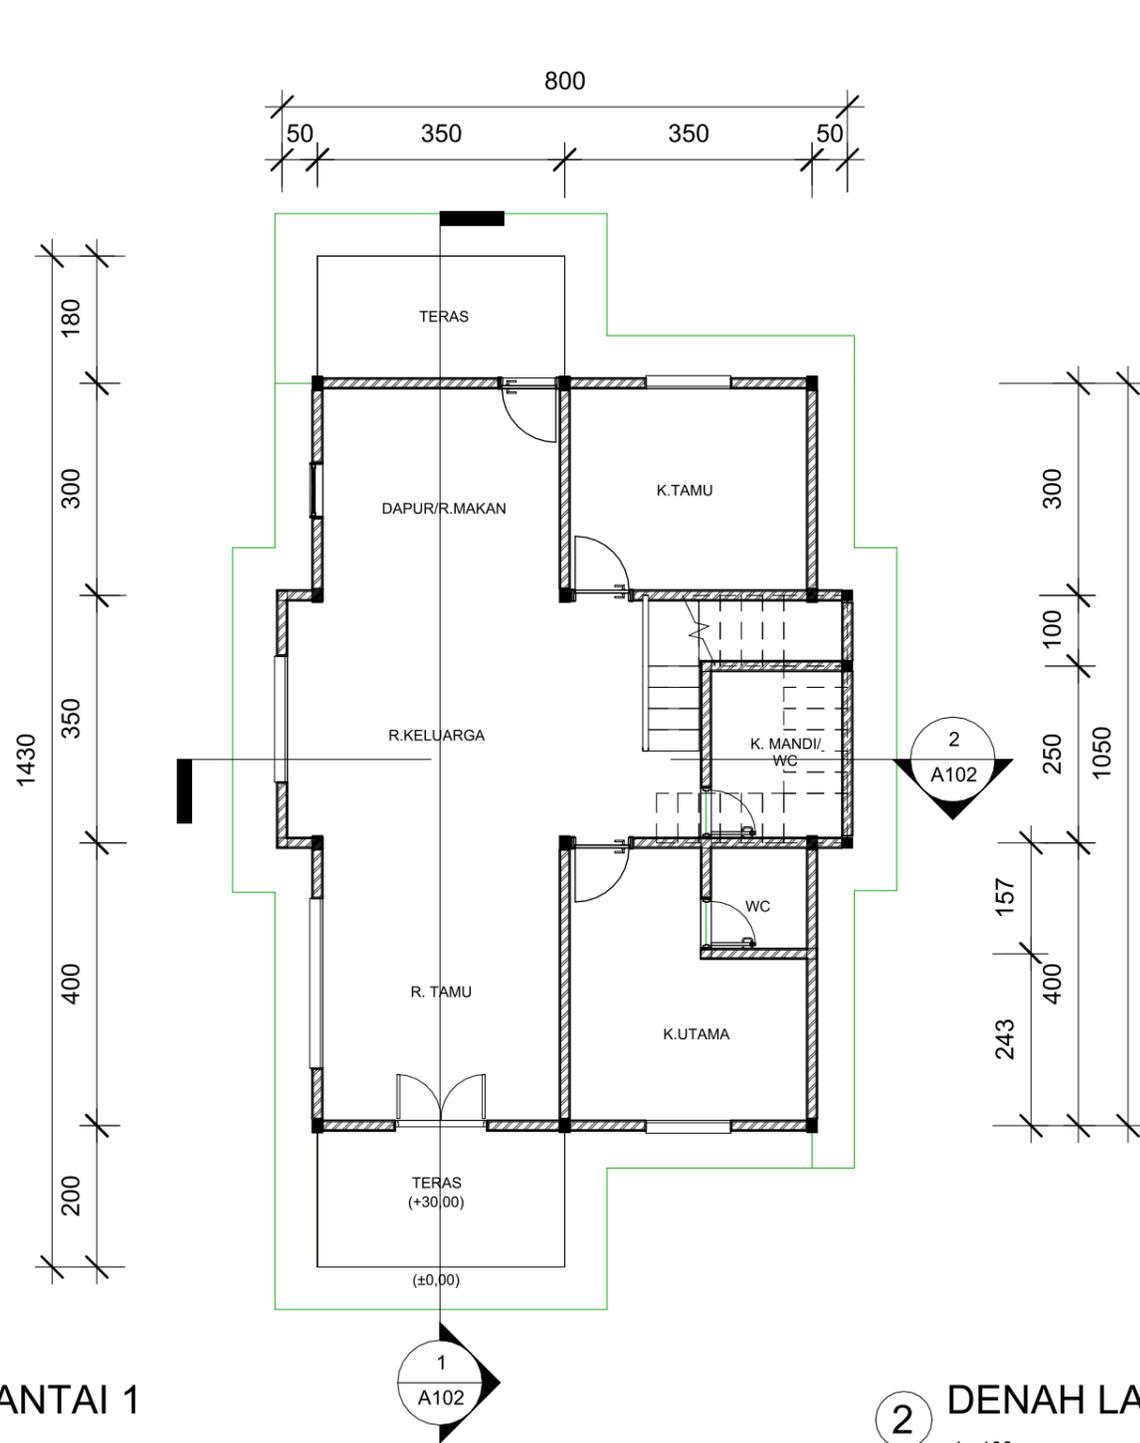

1 DENAH LANTAI 1
1 : 100

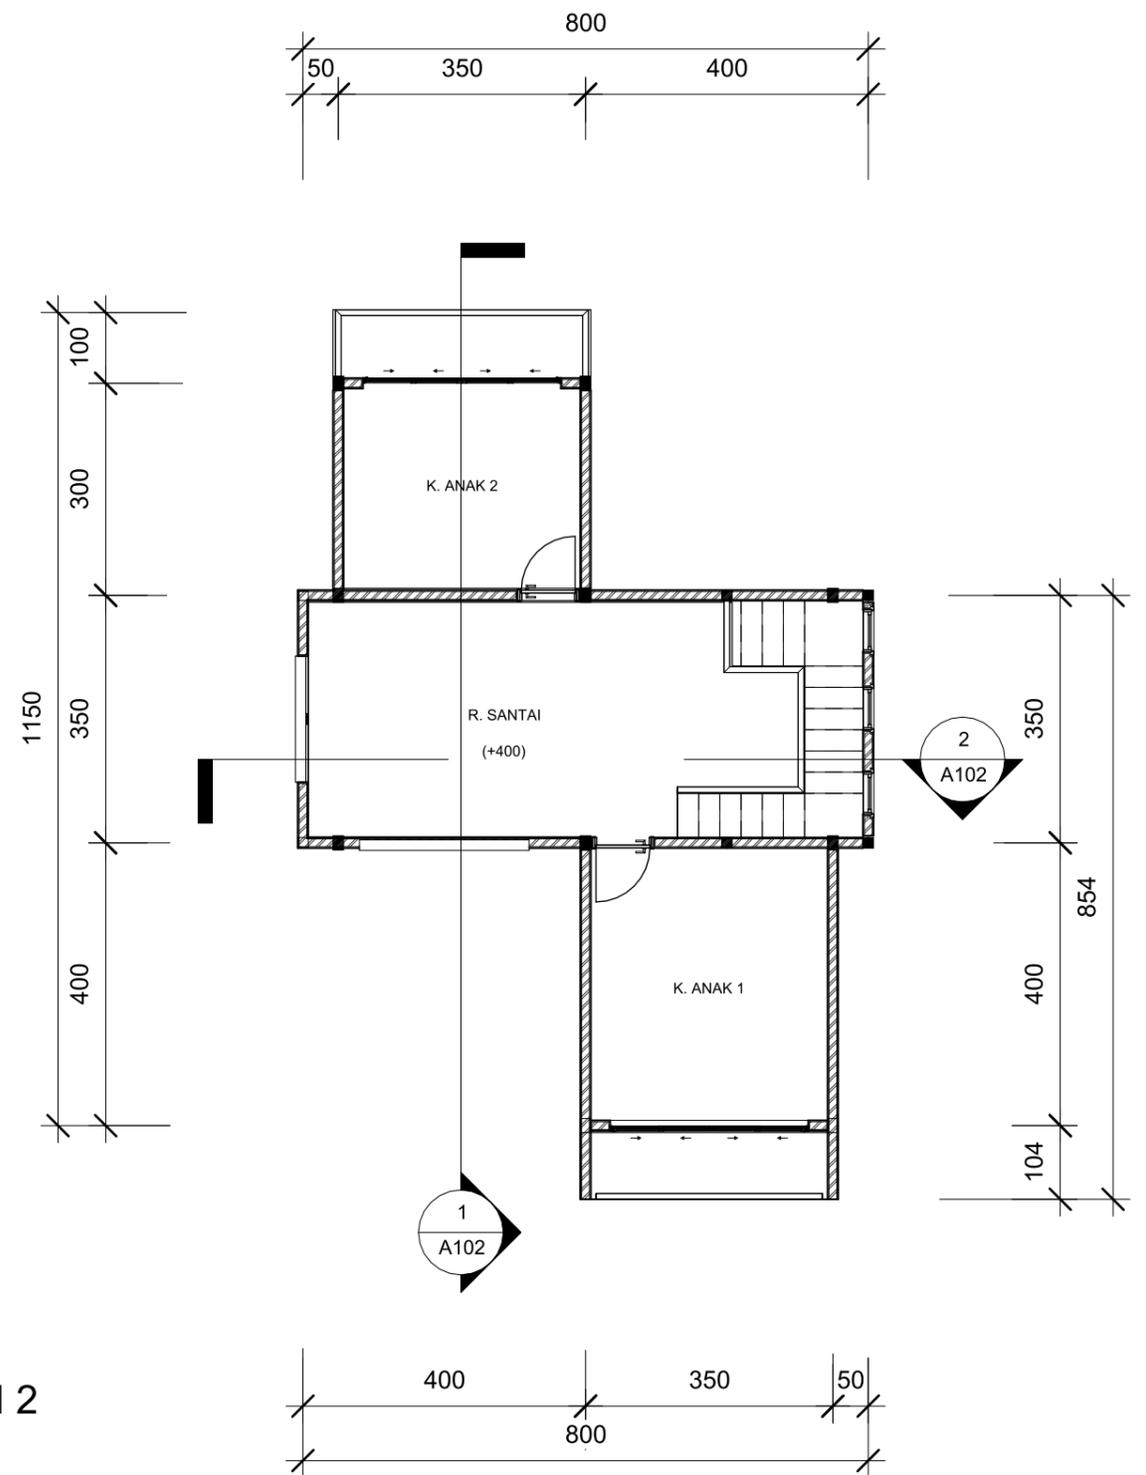

2 DENAH LANTAI 2
1 : 100

 OPTISITEKTUR TEKNIK ASANUDDIN	TUGAS AKHIR PERANCANGAN (LBE PERANCANGAN PERUMAHAN DAN LINGKUNGAN PERMUKIMAN)	DOSEN PEMBIMBING Dr. Ir. Hj. Idawarni J. Asmal, MT Dr. H. Edward Syarif, ST., MT	MAHASISWA REZKY NURFADILAH SIHI D051181001	JUDUL TUGAS AKHIR PENERAPAN <i>GREEN ARCHITECTURE</i> PADA PERMUKIMAN PESISIR DI KOTA BAUBAU SULAWESI TENGGARA	NAMA GAMBAR DENAH	SKALA	NO. GAMBAR
---	--	--	---	--	--------------------------	-------	------------




TAMPAK DEPAN
 SKALA 1:75


TAMPAK BELAKANG
 SKALA 1:75



Optimized using
 trial version
www.balesio.com

NO. HAL	PARAF/KETERANGAN	NAMA GAMBAR	JUDUL TUGAS AKHIR	MAHASISWA/NIM	DOSEN PEMBIMBING	TUGAS AKHIR PERANCANGAN (LBE PERANCANGAN PERUMAHAN DAN LINGKUNGAN PERMUKIMAN)	PEKTUR
		TAMPAK HUNIAN	PENERAPAN <i>GREEN ARCHITECTURE</i> PADA PERMUKIMAN PESISIR DI KOTA BAUBAU SULAWESI TENGGARA	REZKY NURFADILAH SIHI D051181001	Dr. Ir Hj. Idawarni J. Asmal, MT Dr. H. Edward Syarif, ST., MT		NUDDIN




TAMPAK S.KANAN
 SKALA 1:100





TAMPAK S.KIRI
 SKALA 1:100




Optimized using
 trial version
www.balesio.com


DISAIN	TEKTUR	DOSEN PEMBIMBING	MAHASISWA/NIM	JUDUL TUGAS AKHIR	NAMA GAMBAR	SKALA	NO. HAL	PARAF/KETERANGAN
NUDDIN	TUGAS AKHIR PERANCANGAN (LBE PERANCANGAN PERUMAHAN DAN LINGKUNGAN PERMUKIMAN)	Dr. Ir Hj. Idawarni J. Asmal, MT Dr. H. Edward Syarif, ST., MT	REZKY NURFADILAH SIHI D051181001	PENERAPAN <i>GREEN ARCHITECTURE</i> PADA PERMUKIMAN PESISIR DI KOTA BAUBAU SULAWESI TENGGARA	TAMPAK HUNIAN	1:100		

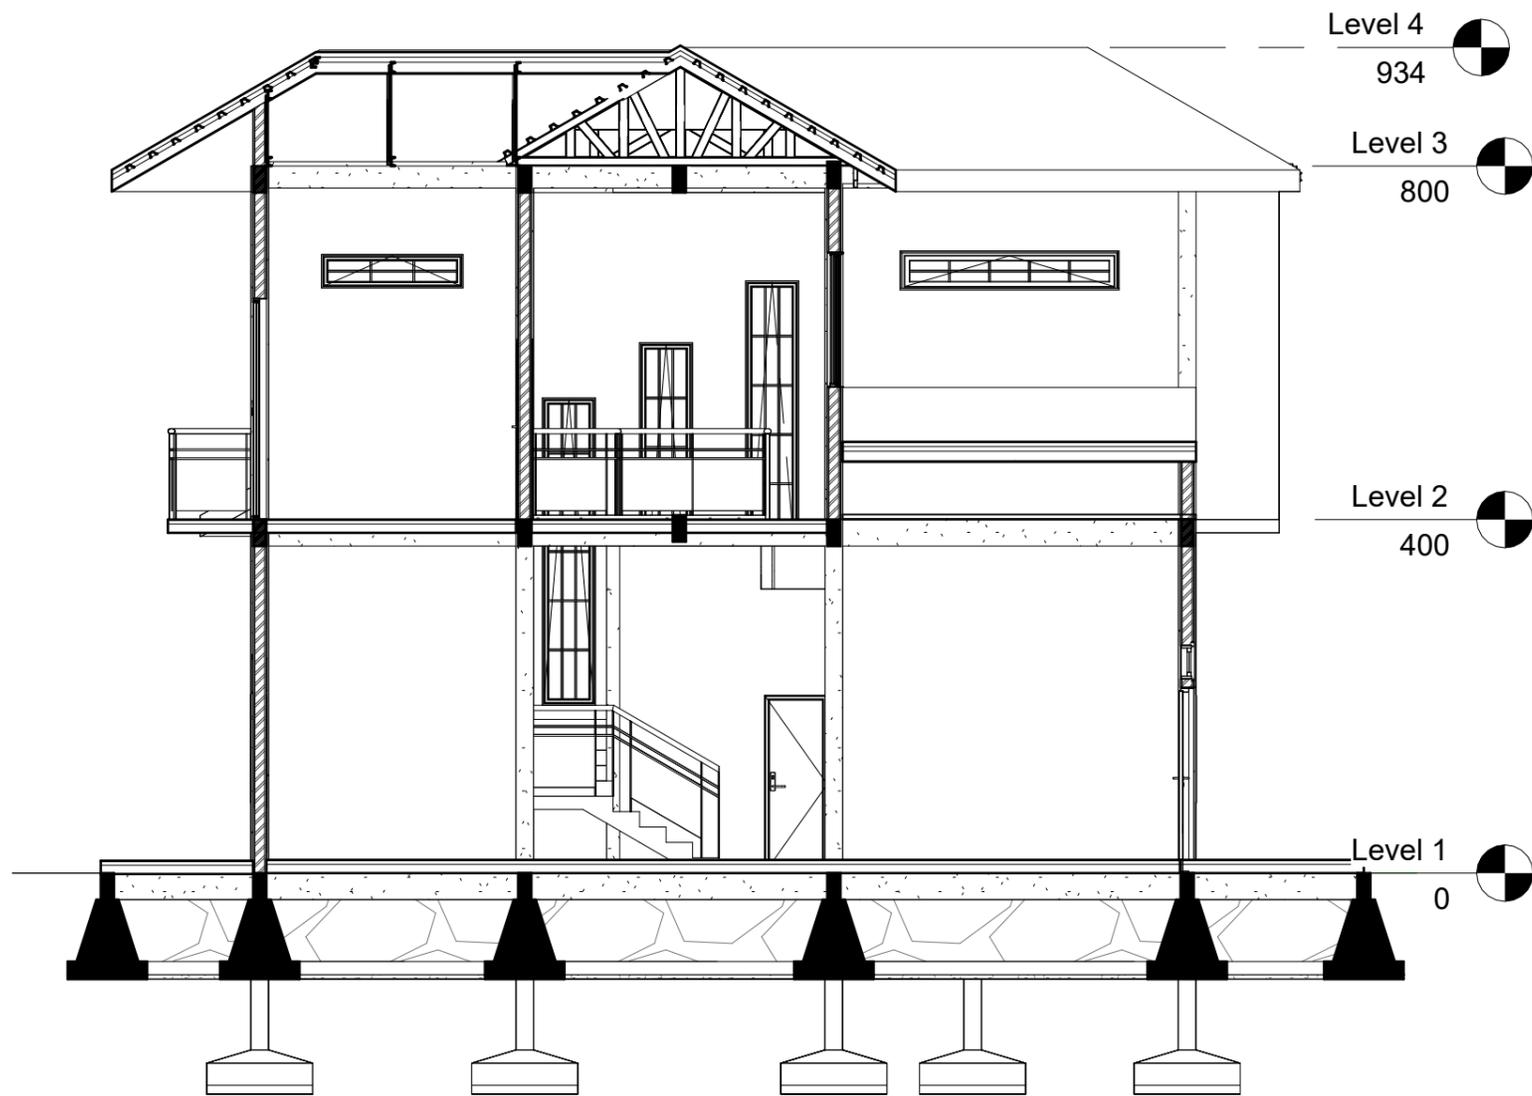


1 POT A-A
1 : 80

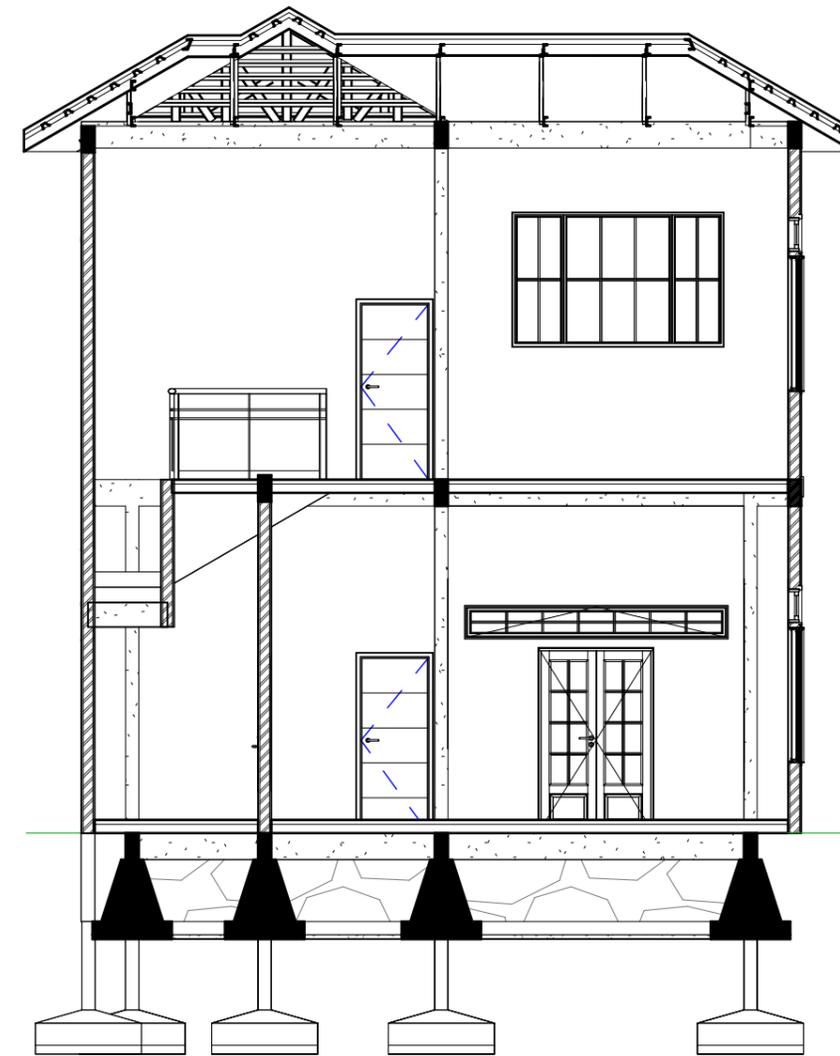


2 POT B-B
1 : 80

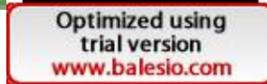		DOSEN PEMBIMBING	MAHASISWA	JUDUL TUGAS AKHIR	NAMA GAMBAR	SKALA	NO. GAMBAR
ARSITEKTUR TEKNIK ASANUDDIN 	TUGAS AKHIR PERANCANGAN (LBE PERANCANGAN PERUMAHAN DAN LINGKUNGAN PERMUKIMAN)	Dr. Ir. Hj. Idawarni J. Asmal, MT Dr. H. Edward Syarif, ST., MT	REZKY NURFADILAH SIHI D051181001	PENERAPAN <i>GREEN ARCHITECTURE</i> PADA PERMUKIMAN PESISIR DI KOTA BAUBAU SULAWESI TENGARA	TAMPAK POTONGAN		

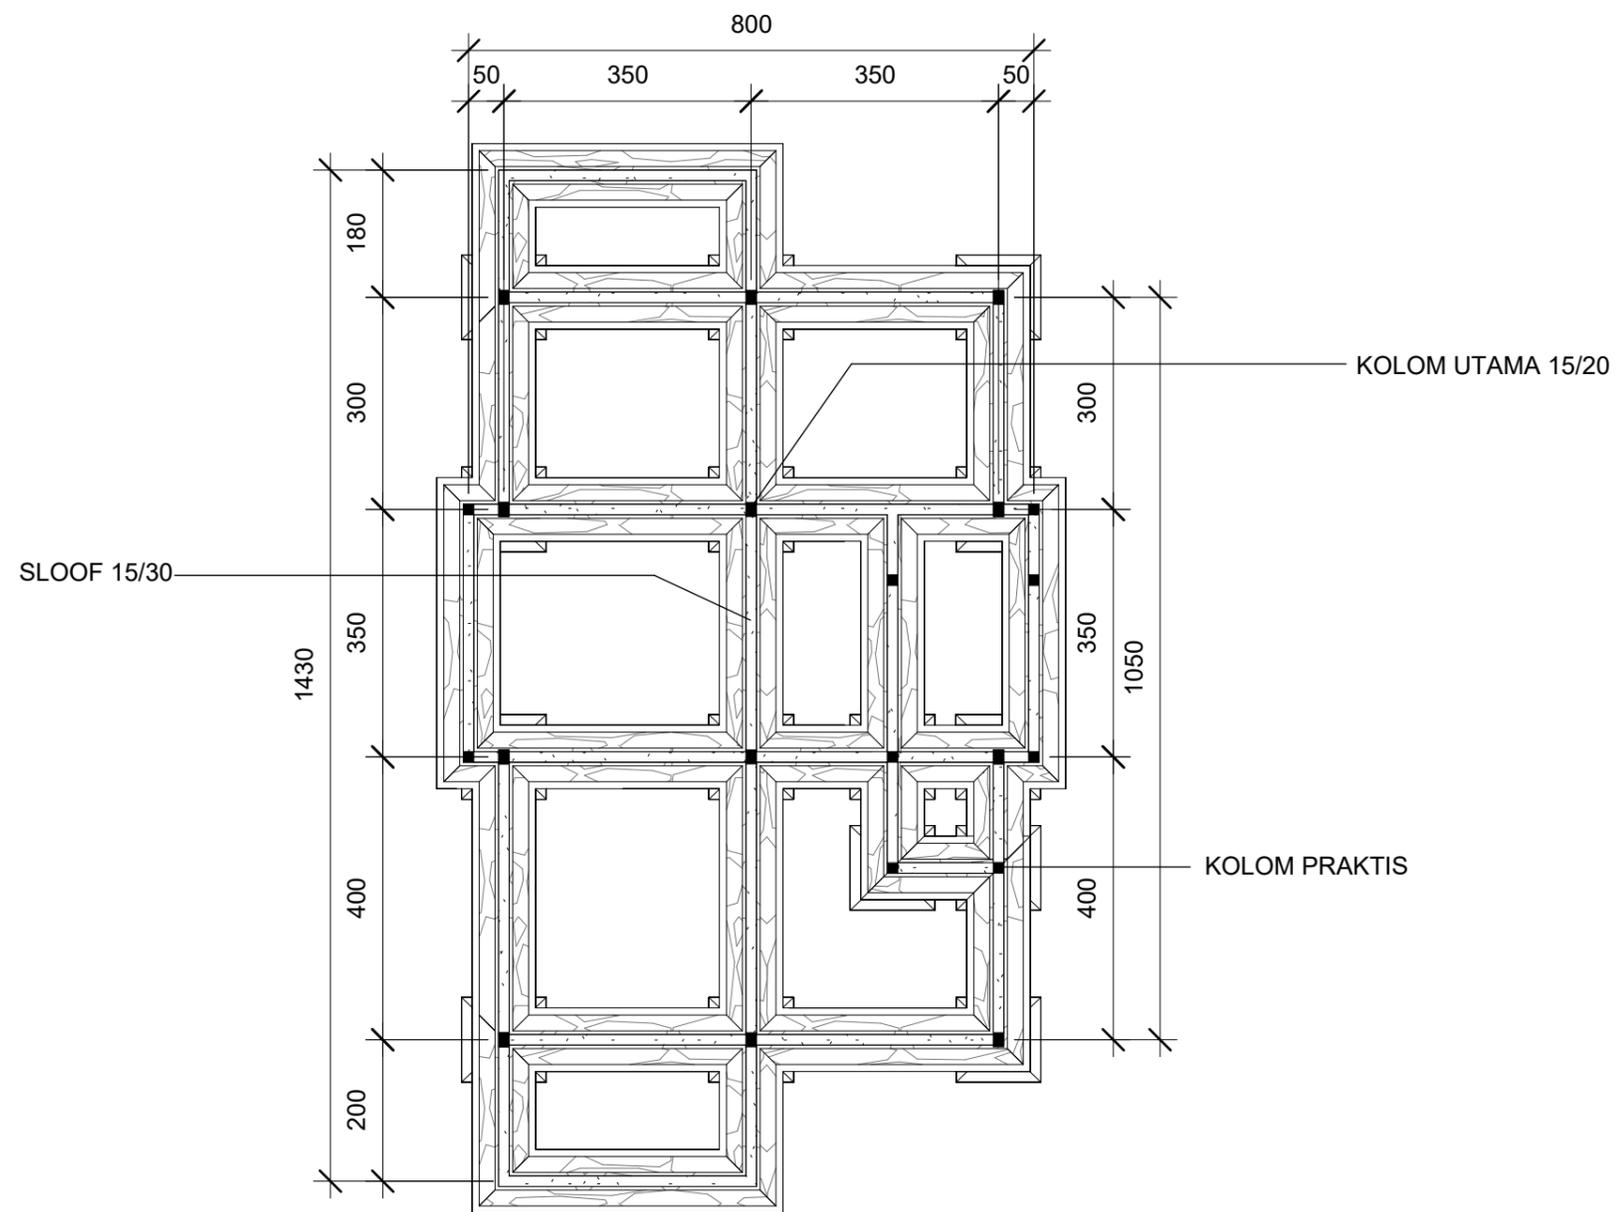



1 RENCANA PERLETAKAN KOLOM DAN SLOOF LANTAI 1
1 : 100

 ARSITEKTUR TEKNIK ASANUDDIN	TUGAS AKHIR PERANCANGAN (LBE PERANCANGAN PERUMAHAN DAN LINGKUNGAN PERMUKIMAN)	DOSEN PEMBIMBING	MAHASISWA	JUDUL TUGAS AKHIR	NAMA GAMBAR	SKALA	NO. GAMBAR
		Dr. Ir. Hj. Idawarni J. Asmal, MT Dr. H. Edward Syarif, ST., MT	REZKY NURFADILAH SIHI D051181001	PENERAPAN <i>GREEN ARCHITECTURE</i> PADA PERMUKIMAN PESISIR DI KOTA BAUBAU SULAWESI TENGGARA	RENCANA KOLOM DAN BALOK		

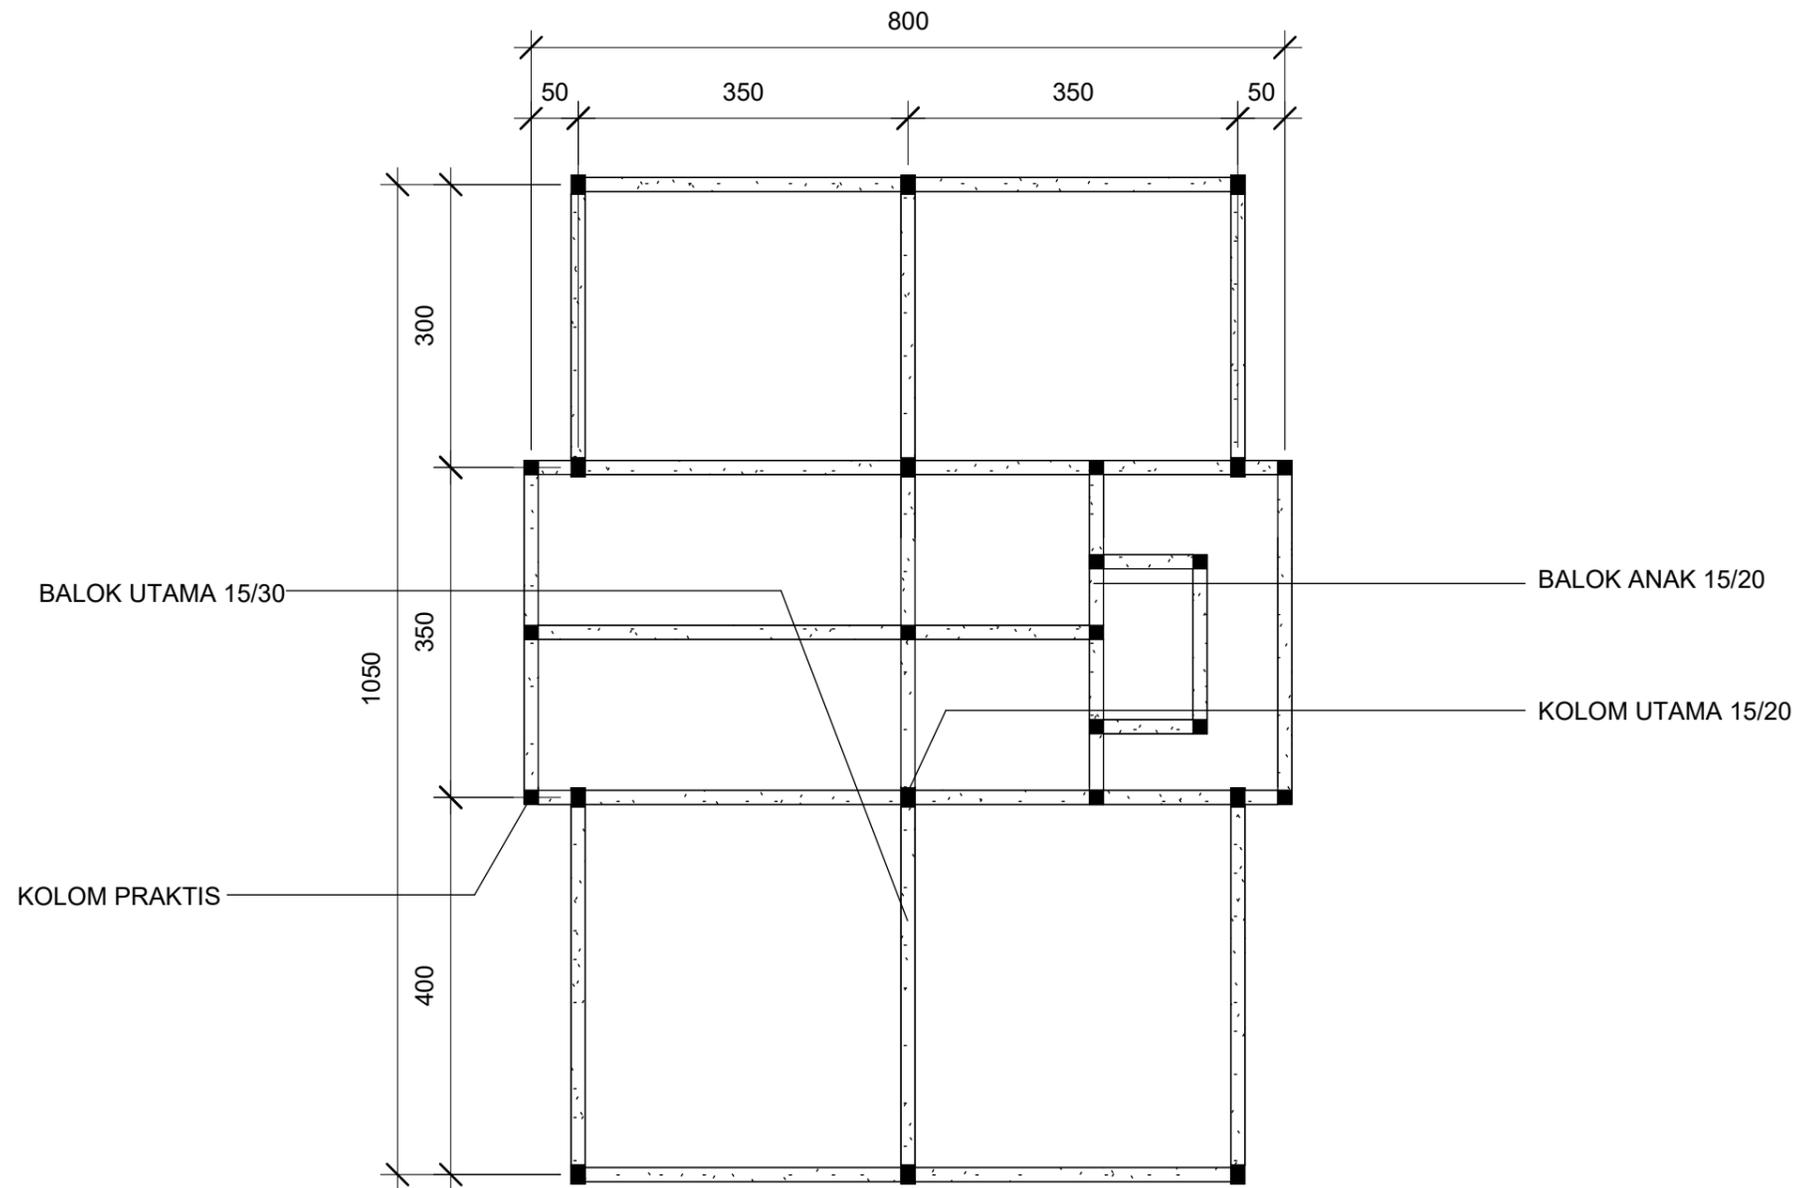

1 RENCANA PERLETAKAN KOLOM DAN BALOK LANTAI 2
1 : 75

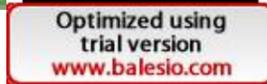		DOSEN PEMBIMBING	MAHASISWA	JUDUL TUGAS AKHIR	NAMA GAMBAR	SKALA	NO. GAMBAR
ARSITEKTUR TEKNIK ASANUDDIN 	TUGAS AKHIR PERANCANGAN (LBE PERANCANGAN PERUMAHAN DAN LINGKUNGAN PERMUKIMAN)	Dr. Ir. Hj. Idawarni J. Asmal, MT Dr. H. Edward Syarif, ST., MT	REZKY NURFADILAH SIHI D051181001	PENERAPAN <i>GREEN ARCHITECTURE</i> PADA PERMUKIMAN PESISIR DI KOTA BAUBAU SULAWESI TENGGERA	RENCANA KOLOM DAN BALOK		

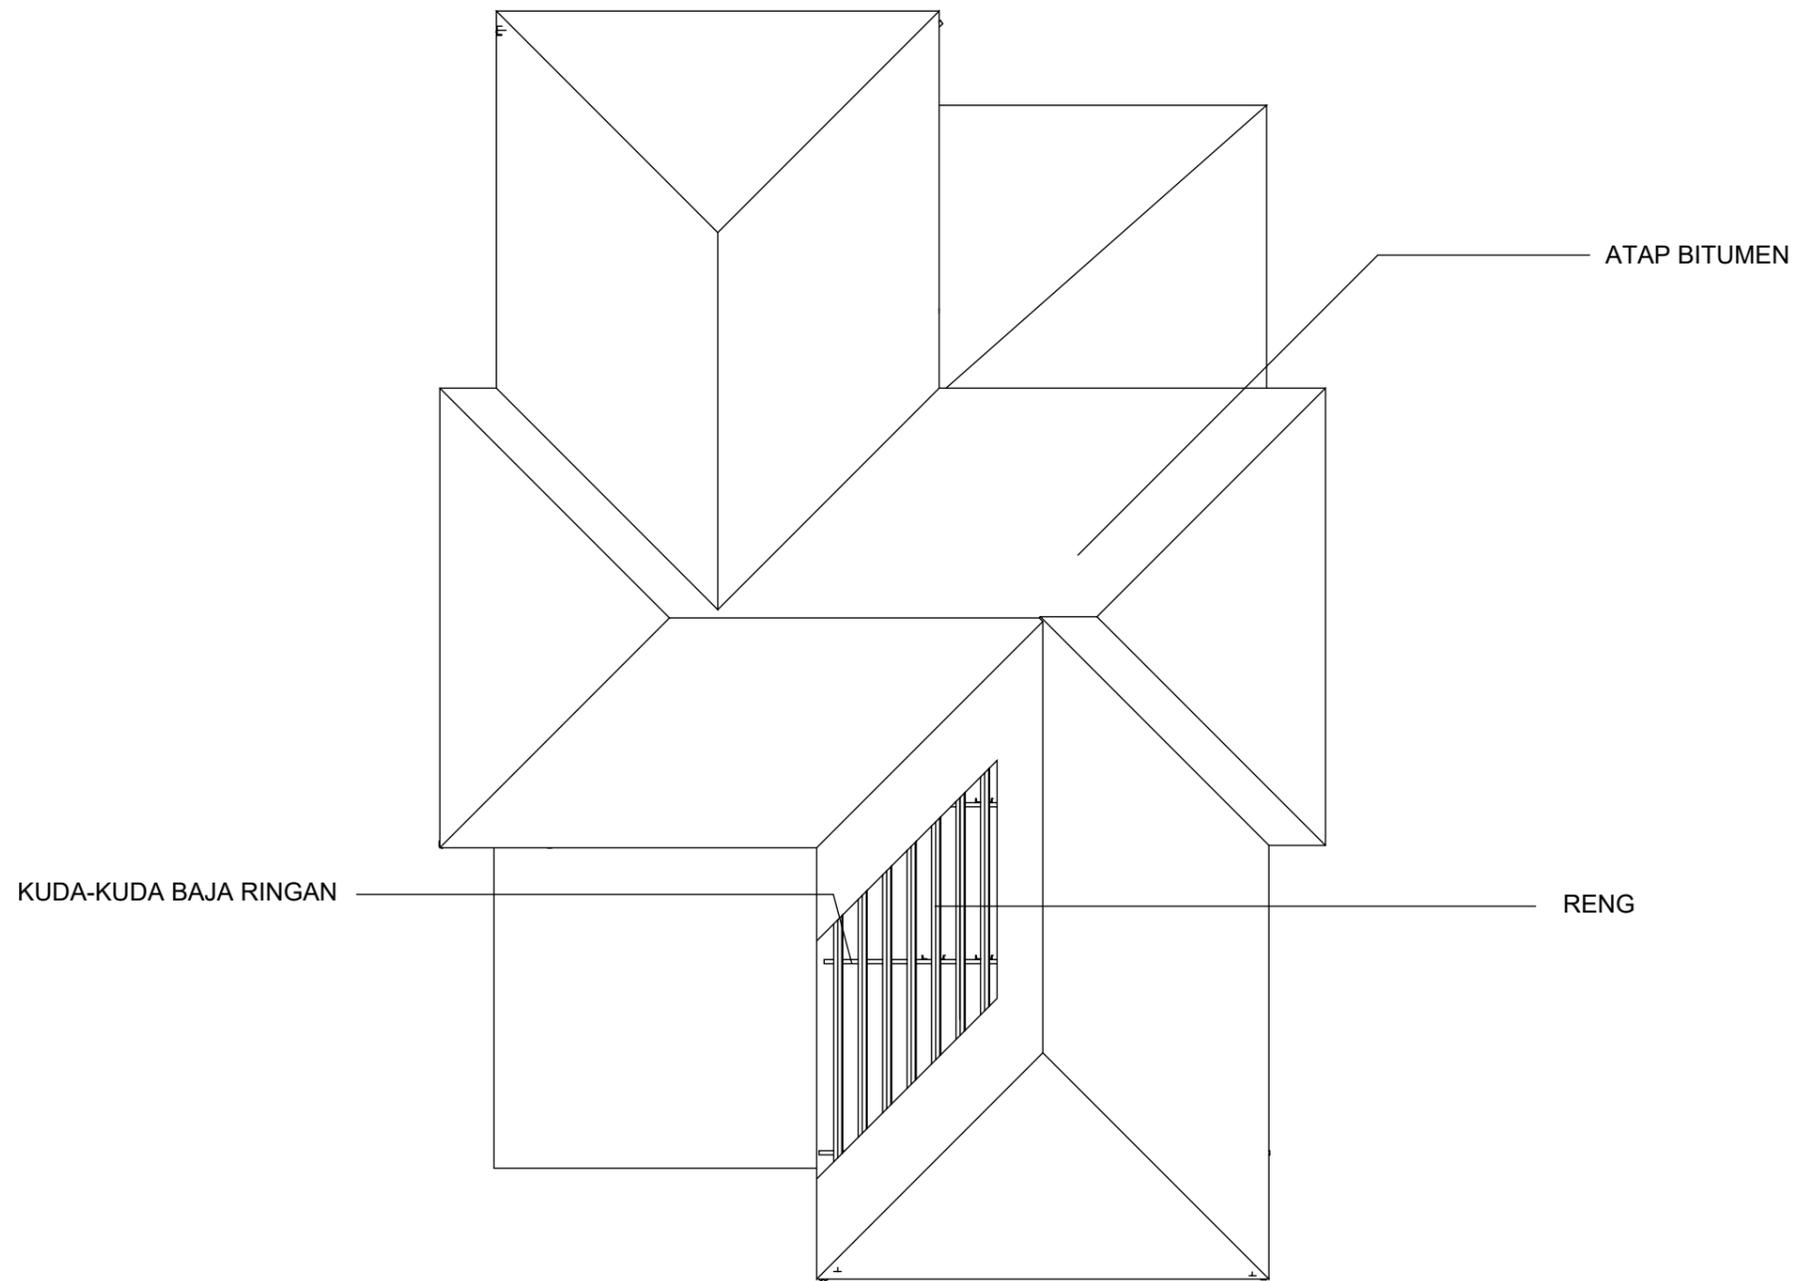

① RENCANA ATAP
1:75

		DOSEN PEMBIMBING	MAHASISWA	JUDUL TUGAS AKHIR	NAMA GAMBAR	SKALA	NO. GAMBAR
 <p>ARSITEKTUR TEKNIK ASANUDDIN</p> <p>Optimized using trial version www.balesio.com</p>	<p>TUGAS AKHIR PERANCANGAN (LBE PERANCANGAN PERUMAHAN DAN LINGKUNGAN PERMUKIMAN)</p>	<p>Dr. Ir. Hj. Idawarni J. Asmal, MT Dr. H. Edward Syarif, ST., MT</p>	<p>REZKY NURFADILAH SIHI D051181001</p>	<p>PENERAPAN <i>GREEN ARCHITECTURE</i> PADA PERMUKIMAN PESISIR DI KOTA BAUBAU SULAWESI TENGARA</p>	<p>RENCANA ATAP</p>		



DENAH LANTAI 1





DENAH LANTAI 2

SKALA 1:130



Optimized using trial version www.balesio.com

NO.	REKTOR	TUGAS AKHIR PERANCANGAN (LBE PERANCANGAN PERUMAHAN DAN LINGKUNGAN PERMUKIMAN)	DOSEN PEMBIMBING	MAHASISWA/NIM	JUDUL TUGAS AKHIR	NAMA GAMBAR	SKALA	NO. HAL	PARAF/KETERANGAN
0	NUDDIN		Dr. Ir Hj. Idawarni J. Asmal, MT Dr. H. Edward Syarif, ST., MT	REZKY NURFADILAH SIHI D051181001	PENERAPAN GREEN ARCHITECTURE PADA PERMUKIMAN PESISIR DI KOTA BAUBAU SULAWESI TENGGARA	DENAH INTERIOR	1:130		

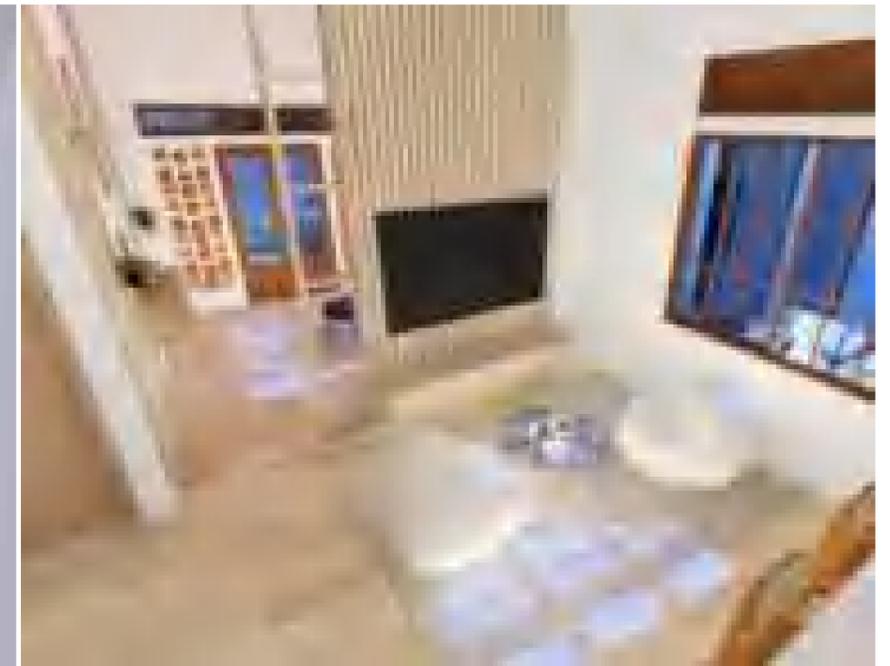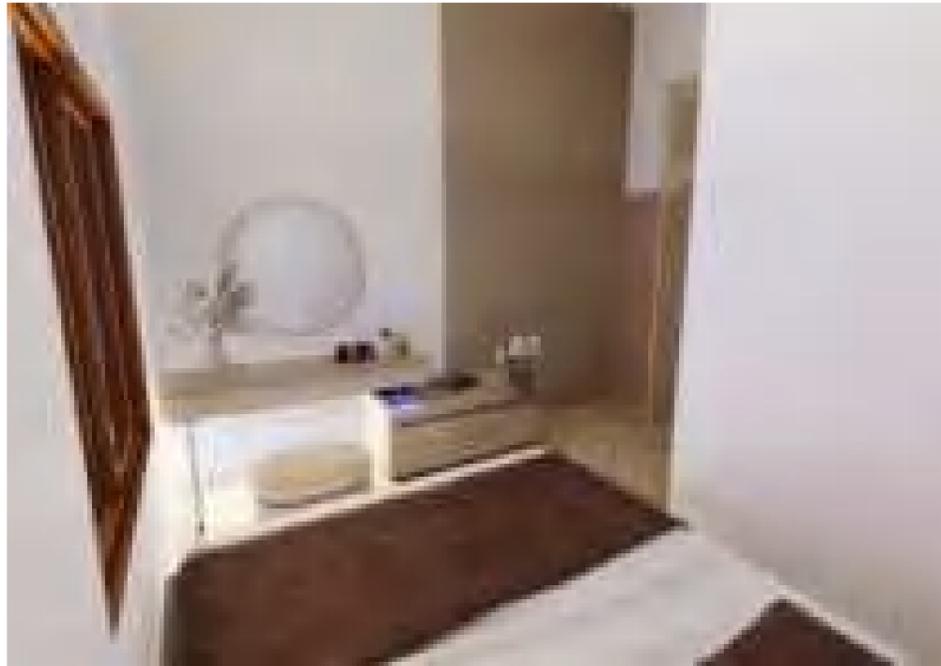


Optimized using
trial version
www.balesio.com

NO. URUT	TUGAS AKHIR	DOSEN PEMBIMBING	MAHASISWANYA	JUDUL TUGAS AKHIR	NAMA GAMBAR	SKALA	NO. HAL	TARIF KETERANGAN
1	TUGAS AKHIR PERANCANGAN DAN PERANCANGAN PERUBAHAN DAN LAMPU DAN PERUBAHAN PERUBAHAN	Dr. H. H. Satrio J. Anwar, MT Dr. H. Erwin Syarif, ST., MT	REZKY NURY ADILAH SH (001181001)	PENERAPAN GREEN ARCHITECTURE PADA PERUMAHAN PERSIS DI KOTA BALUBALU SULAWESI TENGGARA	PRESPEKTIF INTERIOR			




Optimized using
trial version
www.balesio.com

LOKASI	TUJUAN	DOSEN PEMBIMBING	MAHASISWA	JUDUL TUGAS AKHIR	NAMA DAMBAK	SKALA	NOMOR HAL	TAMBAH KETERANGAN
LOKASI	TUGAS AKHIR PERANCANGAN GEB. PERAWATAN PERUBAHAN DAN LAMPUAN (PERLUKAWAN)	Dr. H. H. M. Mawardi J. Arif, MT Dr. H. Edward Syarif, ST., MT	REZKY MURYADILAH SH 0351181001	PENERAPAN GREEN ARCHITECTURE PADA PERUMAHAN PESISIR DI KOTA DAUHAU SULAWESI TENGGARA	PROFESIONIS BANGUNAN			

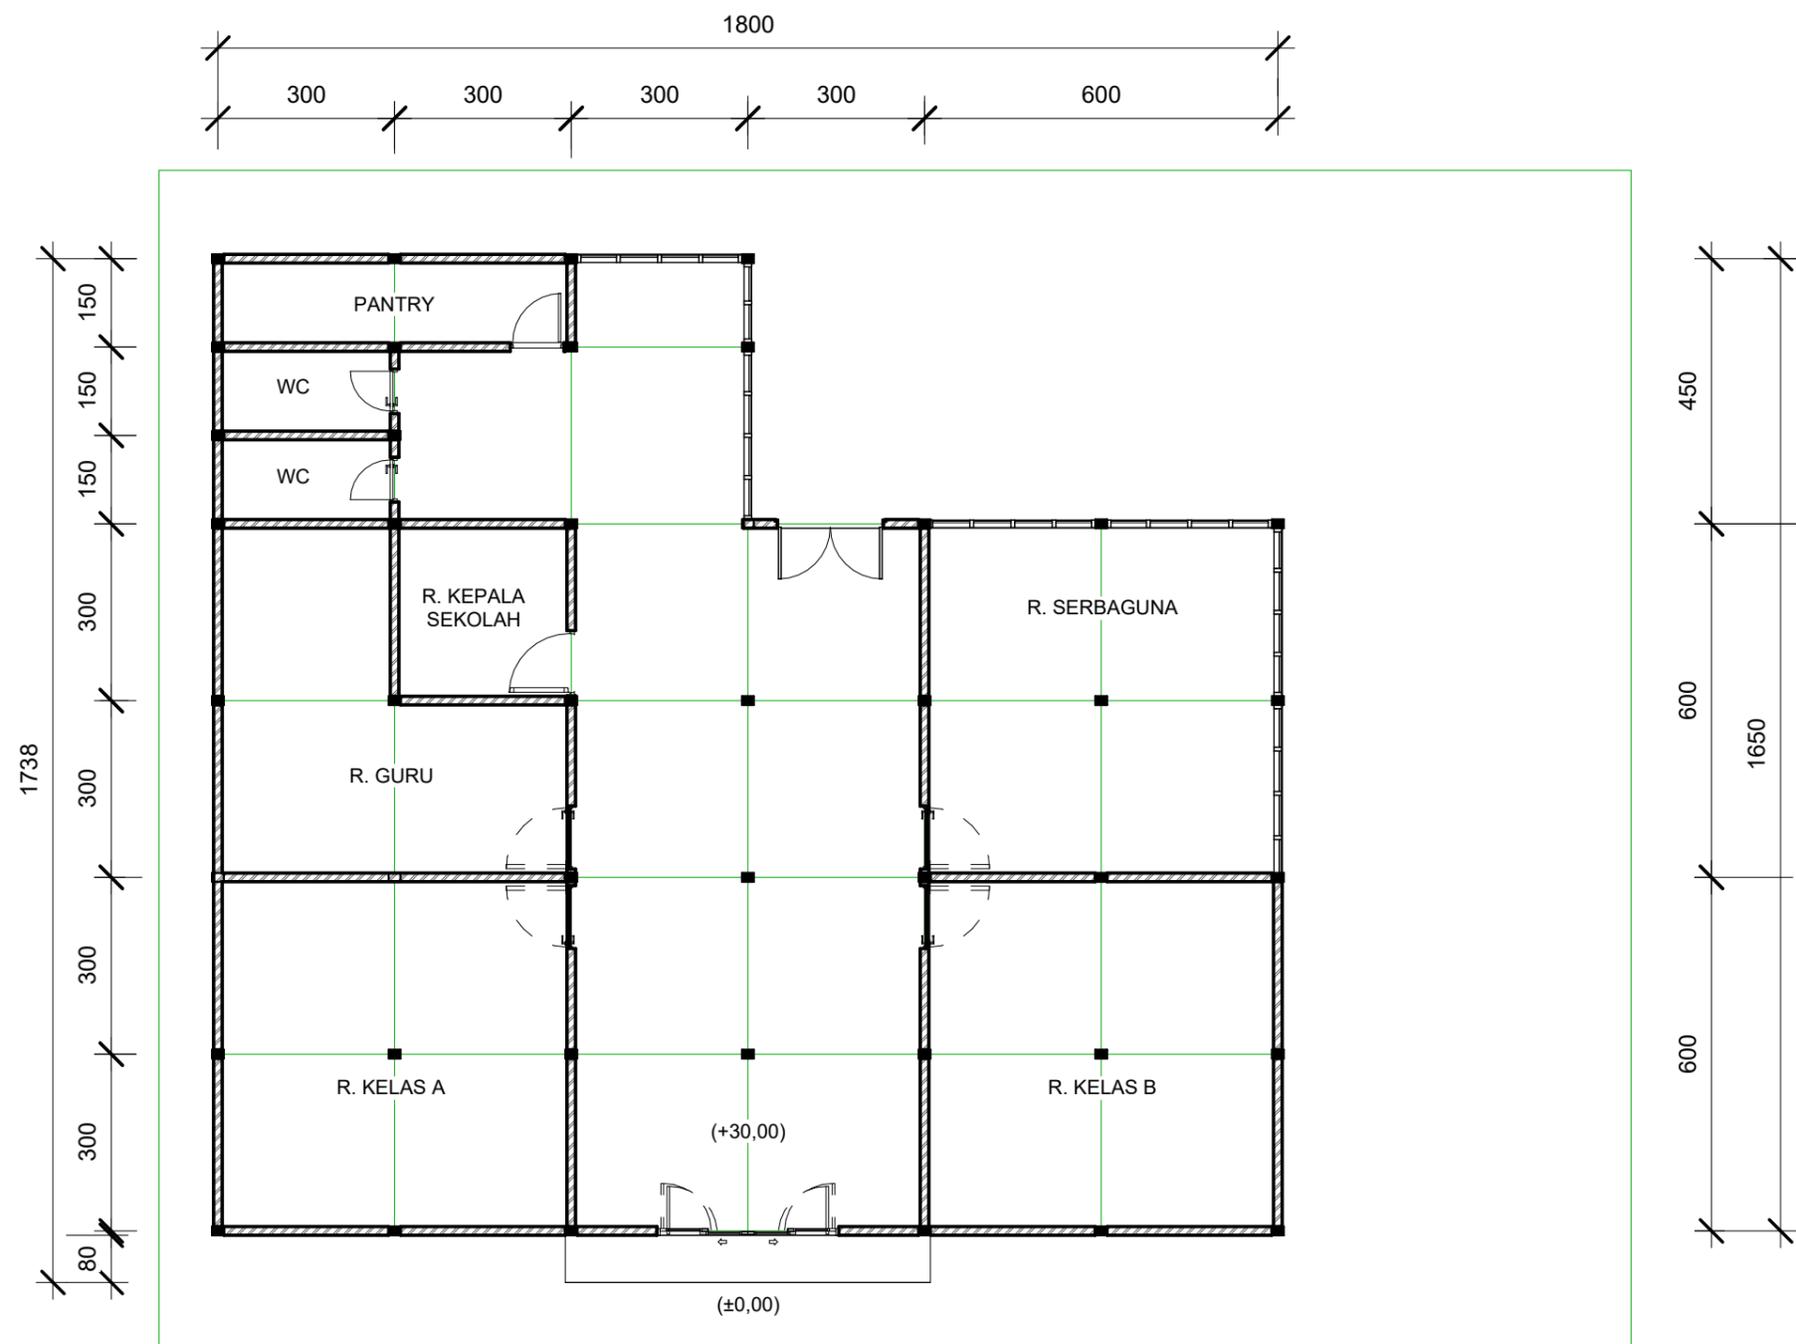

① DENAH TK
1 : 120

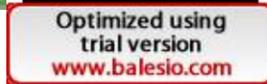 ARSITEKTUR TEKNIK ASANUDDIN	TUGAS AKHIR PERANCANGAN (LBE PERANCANGAN PERUMAHAN DAN LINGKUNGAN PERMUKIMAN)	DOSEN PEMBIMBING	MAHASISWA	JUDUL TUGAS AKHIR	NAMA GAMBAR	SKALA	NO. GAMBAR
	TUGAS AKHIR PERANCANGAN (LBE PERANCANGAN PERUMAHAN DAN LINGKUNGAN PERMUKIMAN)	Dr. Ir. Hj. Idawarni J. Asmal, MT Dr. H. Edward Syarif, ST., MT	REZKY NURFADILAH SIHI D051181001	PENERAPAN <i>GREEN ARCHITECTURE</i> PADA PERMUKIMAN PESISIR DI KOTA BAUBAU SULAWESI TENGGARA	DENAH TK		



TAMPAK DEPAN
SKALA 1:80




TAMPAK BELAKANG
SKALA 1:80



Optimized using
trial version
www.balesio.com

NO.	LOKASI	DOSEN PEMBIMBING	MAHASISWA/NIM	JUDUL TUGAS AKHIR	NAMA GAMBAR	SKALA	NO. HAL	PARAF/KETERANGAN
1	ARQUITEKTUR MUDDIN	Dr. Ir Hj. Idawarni J. Asmal, MT Dr. H. Edward Syarif, ST., MT	REZKY NURFADILAH SIHI D051181001	PENERAPAN <i>GREEN ARCHITECTURE</i> PADA PERMUKIMAN PESISIR DI KOTA BAUBAU SULAWESI TENGGARA	TAMPAK BANGUNAN	1:80		

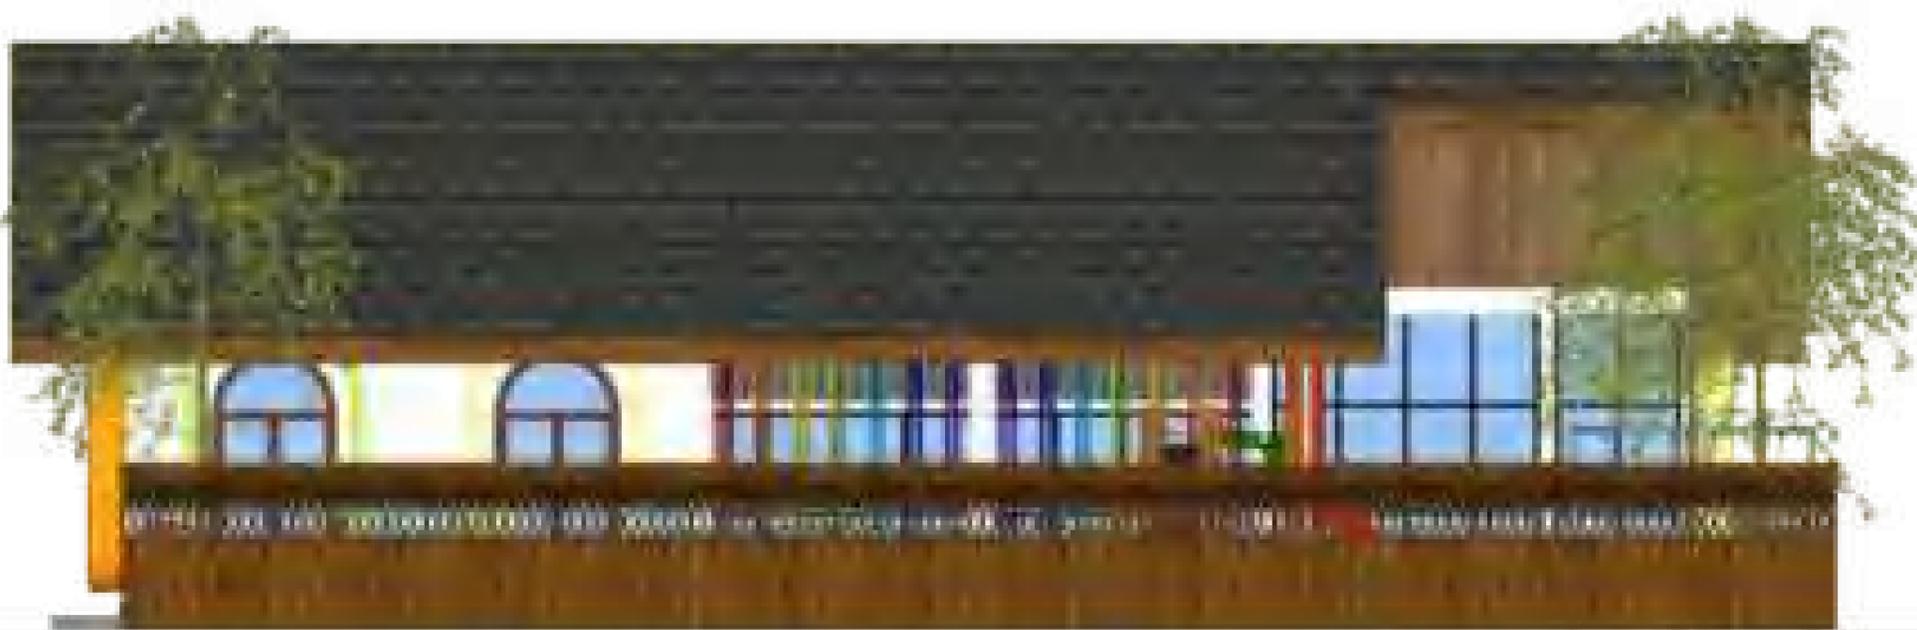


TAMPAK S.KANAN
 SKALA 1:75




TAMPAK S.KIRI
 SKALA 1:75



Optimized using
 trial version
www.balesio.com

ARKITEKTUR
 MUDDIN

TUGAS AKHIR
 PERANCANGAN
 (LBE PERANCANGAN
 PERUMAHAN DAN
 LINGKUNGAN
 PERMUKIMAN)

DOSEN PEMBIMBING

Dr. Ir Hj. Idawarni J. Asmal, MT
 Dr. H. Edward Syarif, ST., MT

MAHASISWA/NIM

REZKY NURFADILAH SIHI
 D051181001

JUDUL TUGAS AKHIR

PENERAPAN *GREEN*
ARCHITECTURE PADA
 PERMUKIMAN PESISIR DI KOTA
 BAUBAU SULAWESI TENGGARA

NAMA GAMBAR

TAMPAK
BANGUNAN


SKALA

1:75


NO. HAL


PARAF/KETERANGAN

NO. HAL	PARAF/KETERANGAN	SKALA	NAMA GAMBAR	JUDUL TUGAS AKHIR	MAHASISWA/NIM	DOSEN PEMBIMBING	TUGAS AKHIR PERANCANGAN (LBE PERANCANGAN PERUMAHAN DAN LINGKUNGAN PERMUKIMAN)	ARKITEKTUR MUDDIN
		1:75	TAMPAK BANGUNAN	PENERAPAN <i>GREEN</i> <i>ARCHITECTURE</i> PADA PERMUKIMAN PESISIR DI KOTA BAUBAU SULAWESI TENGGARA	REZKY NURFADILAH SIHI D051181001	Dr. Ir Hj. Idawarni J. Asmal, MT Dr. H. Edward Syarif, ST., MT		

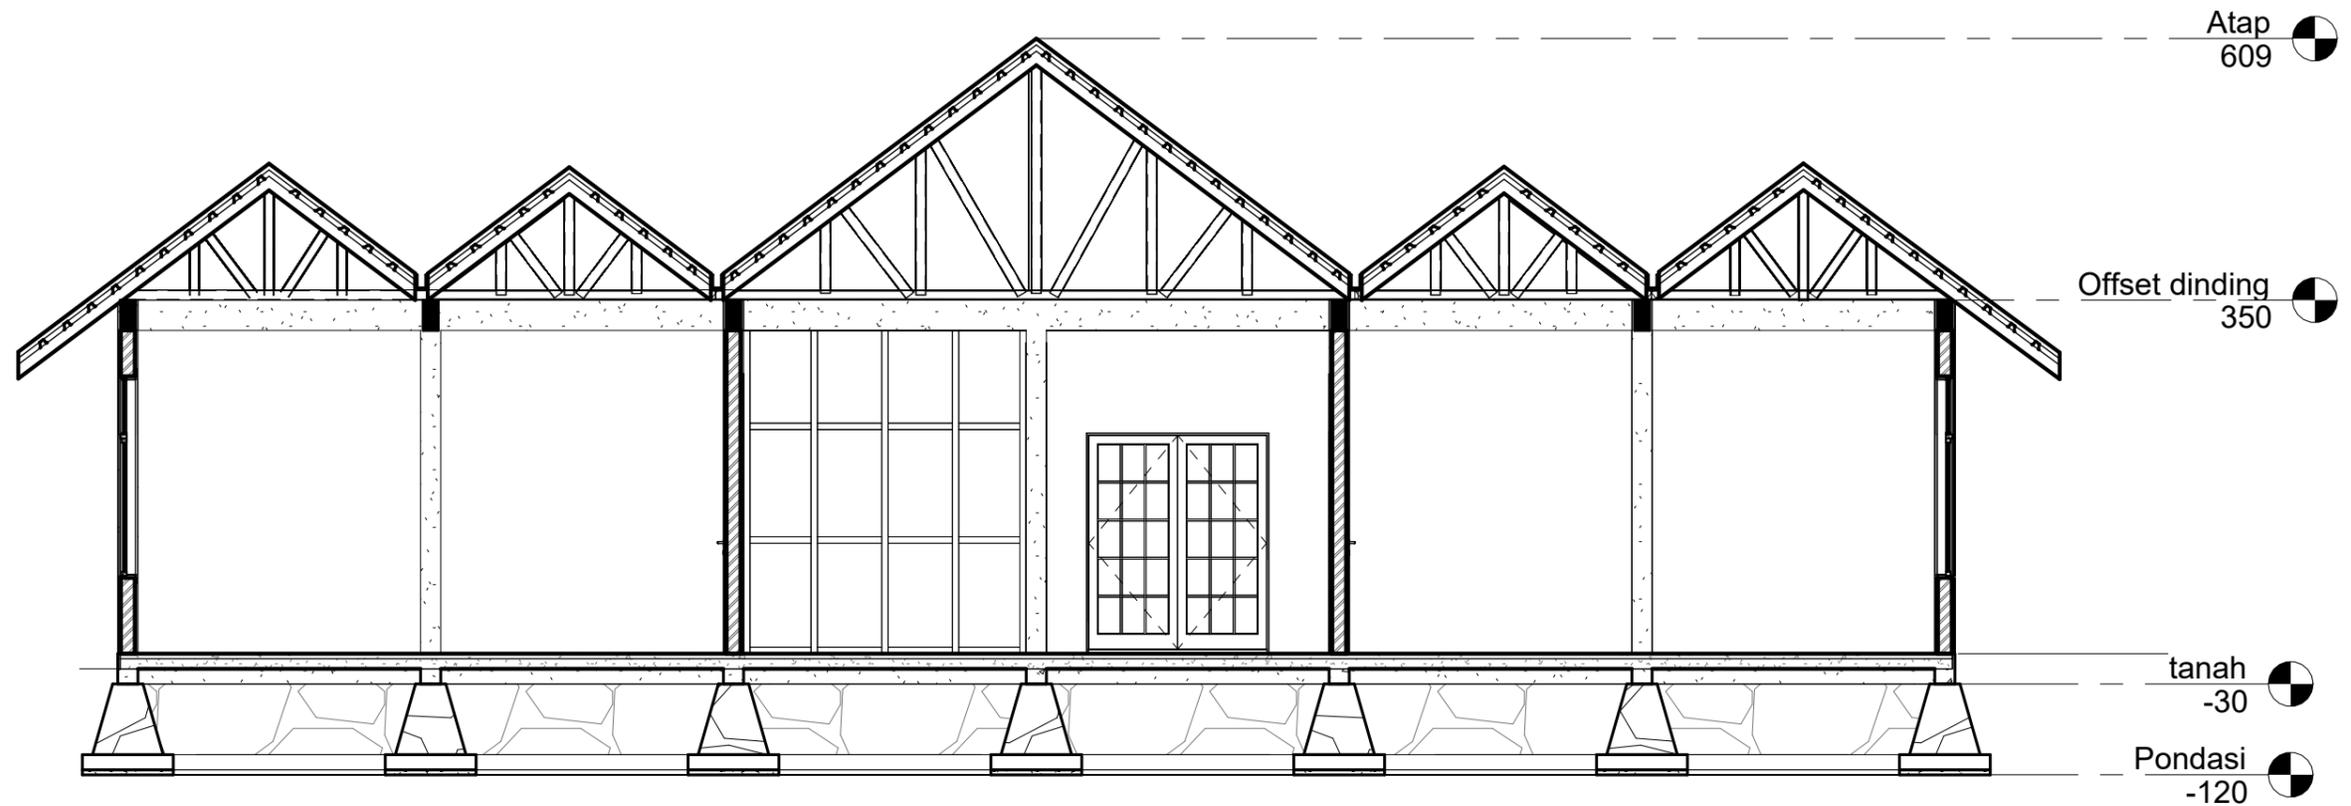


① POT B-B
1:70

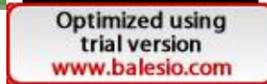 ARSITEKTUR TEKNIK ASANUDDIN	TUGAS AKHIR PERANCANGAN (LBE PERANCANGAN PERUMAHAN DAN LINGKUNGAN PERMUKIMAN)	DOSEN PEMBIMBING	MAHASISWA	JUDUL TUGAS AKHIR	NAMA GAMBAR	SKALA	NO. GAMBAR
		Dr. Ir. Hj. Idawarni J. Asmal, MT Dr. H. Edward Syarif, ST., MT	REZKY NURFADILAH SIHI D051181001	PENERAPAN <i>GREEN ARCHITECTURE</i> PADA PERMUKIMAN PESISIR DI KOTA BAUBAU SULAWESI TENGARA	TAMPAK POTONGAN		

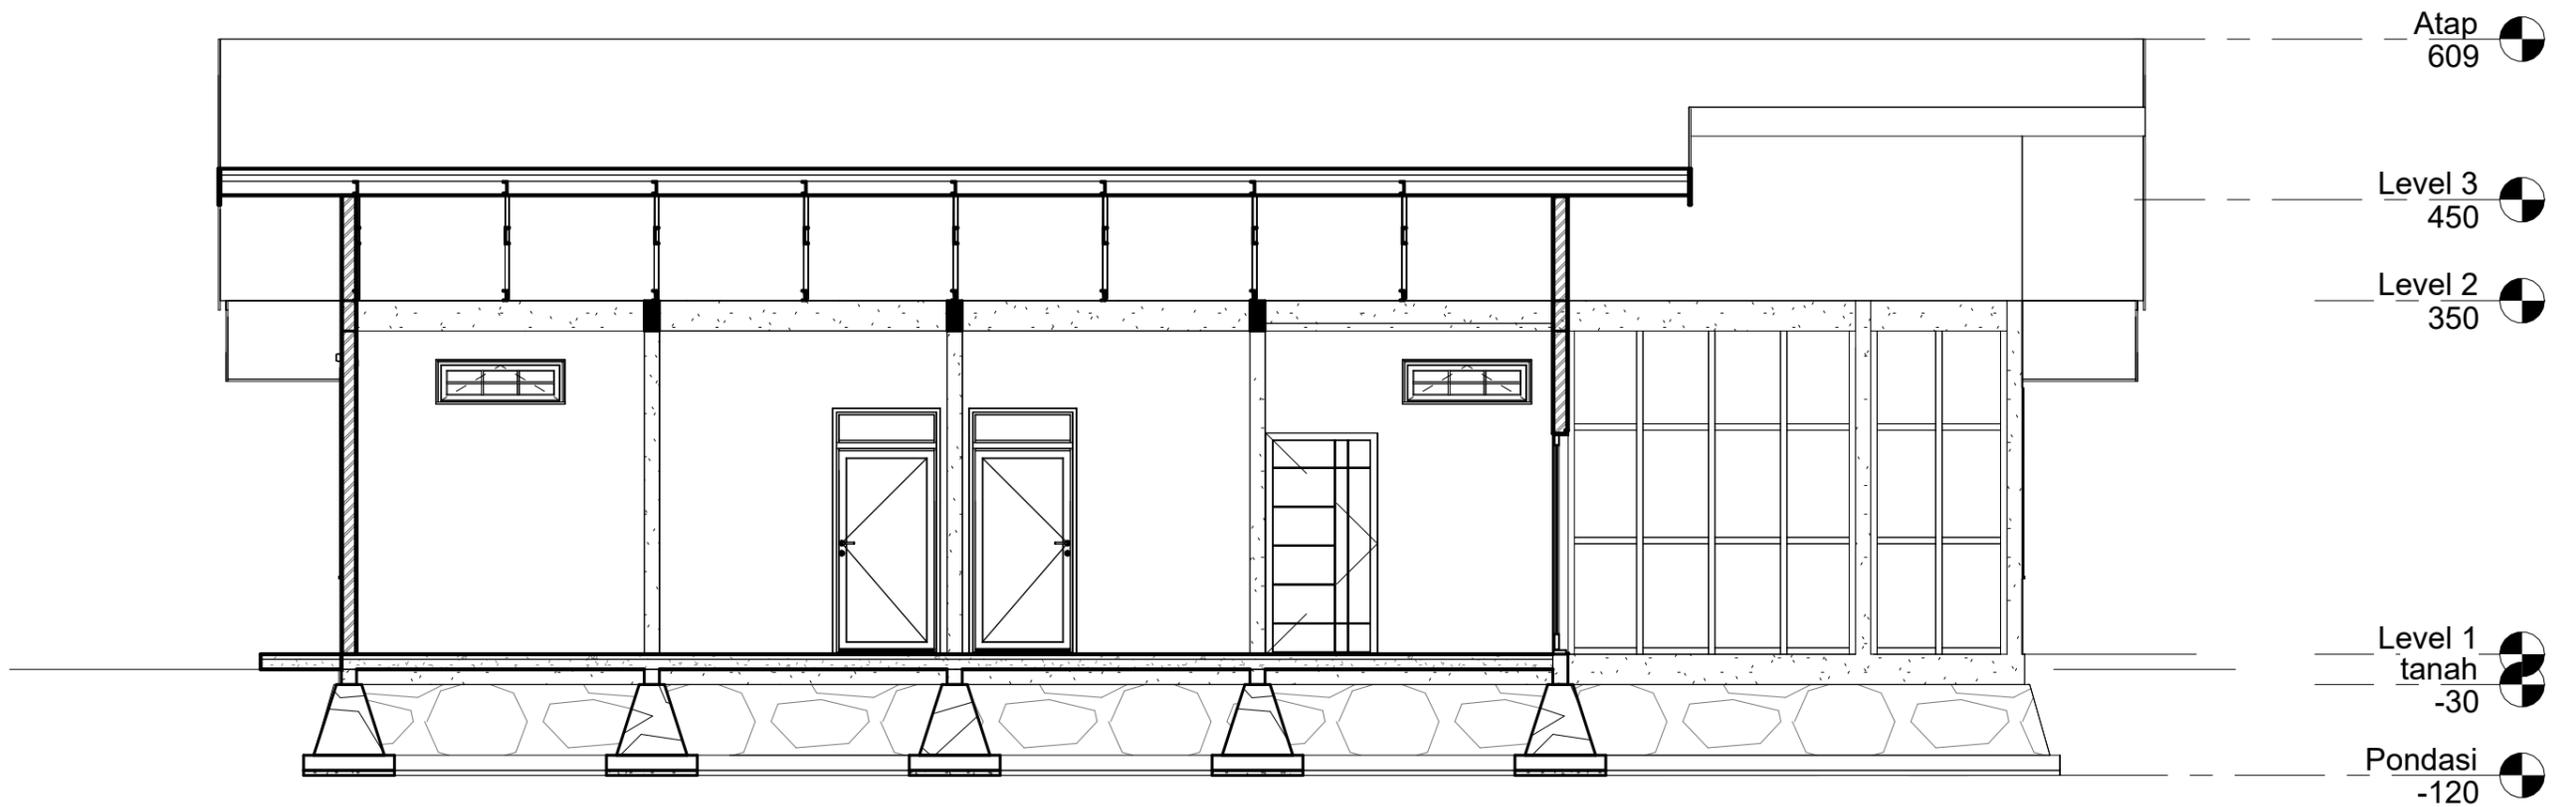


① POT A-A
1 : 70

 ARSITEKTUR TEKNIK ASANUDDIN	TUGAS AKHIR PERANCANGAN (LBE PERANCANGAN PERUMAHAN DAN LINGKUNGAN PERMUKIMAN)	DOSEN PEMBIMBING	MAHASISWA	JUDUL TUGAS AKHIR	NAMA GAMBAR	SKALA	NO. GAMBAR
		Dr. Ir. Hj. Idawarni J. Asmal, MT Dr. H. Edward Syarif, ST., MT	REZKY NURFADILAH SIHI D051181001	PENERAPAN <i>GREEN ARCHITECTURE</i> PADA PERMUKIMAN PESISIR DI KOTA BAUBAU SULAWESI TENGARA	TAMPAK POTONGAN		

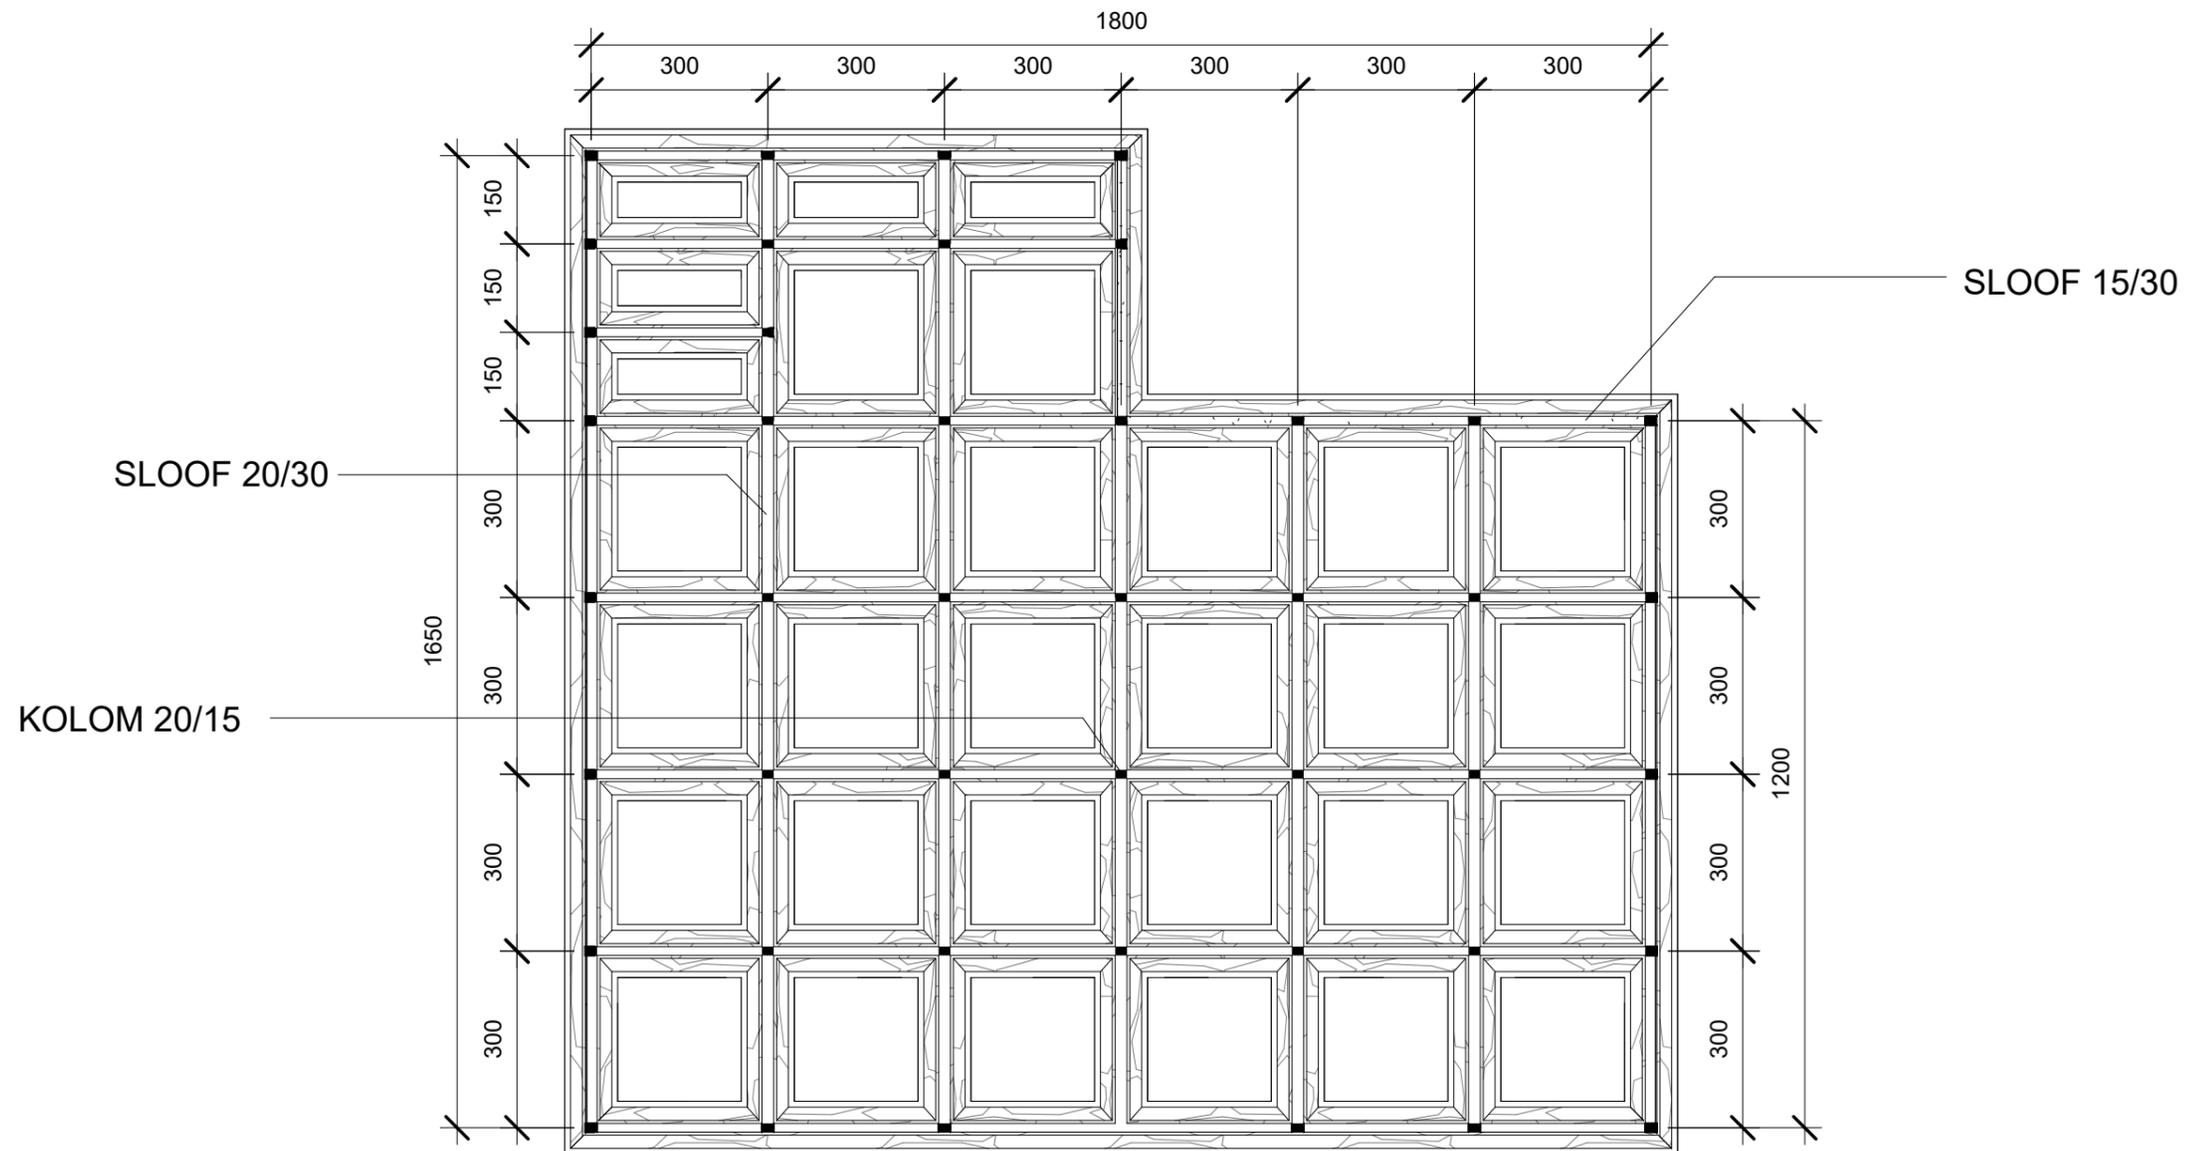


1 RENCANA PERLETAKAN KOLOM DAN SLOOF
1 : 120


 <p>Optimized using trial version www.balesio.com</p>	<p>ARSITEKTUR TEKNIK ASANUDDIN</p> <p>TUGAS AKHIR PERANCANGAN (LBE PERANCANGAN PERUMAHAN DAN LINGKUNGAN PERMUKIMAN)</p>	DOSEN PEMBIMBING	MAHASISWA	JUDUL TUGAS AKHIR	NAMA GAMBAR	SKALA	NO. GAMBAR
		<p>Dr. Ir. Hj. Idawarni J. Asmal, MT Dr. H. Edward Syarif, ST., MT</p>	<p>REZKY NURFADILAH SIHI D051181001</p>	<p>PENERAPAN <i>GREEN ARCHITECTURE</i> PADA PERMUKIMAN PESISIR DI KOTA BAUBAU SULAWESI TENGGARA</p>	<p>RENCANA KOLOM DAN SLOOF</p>		

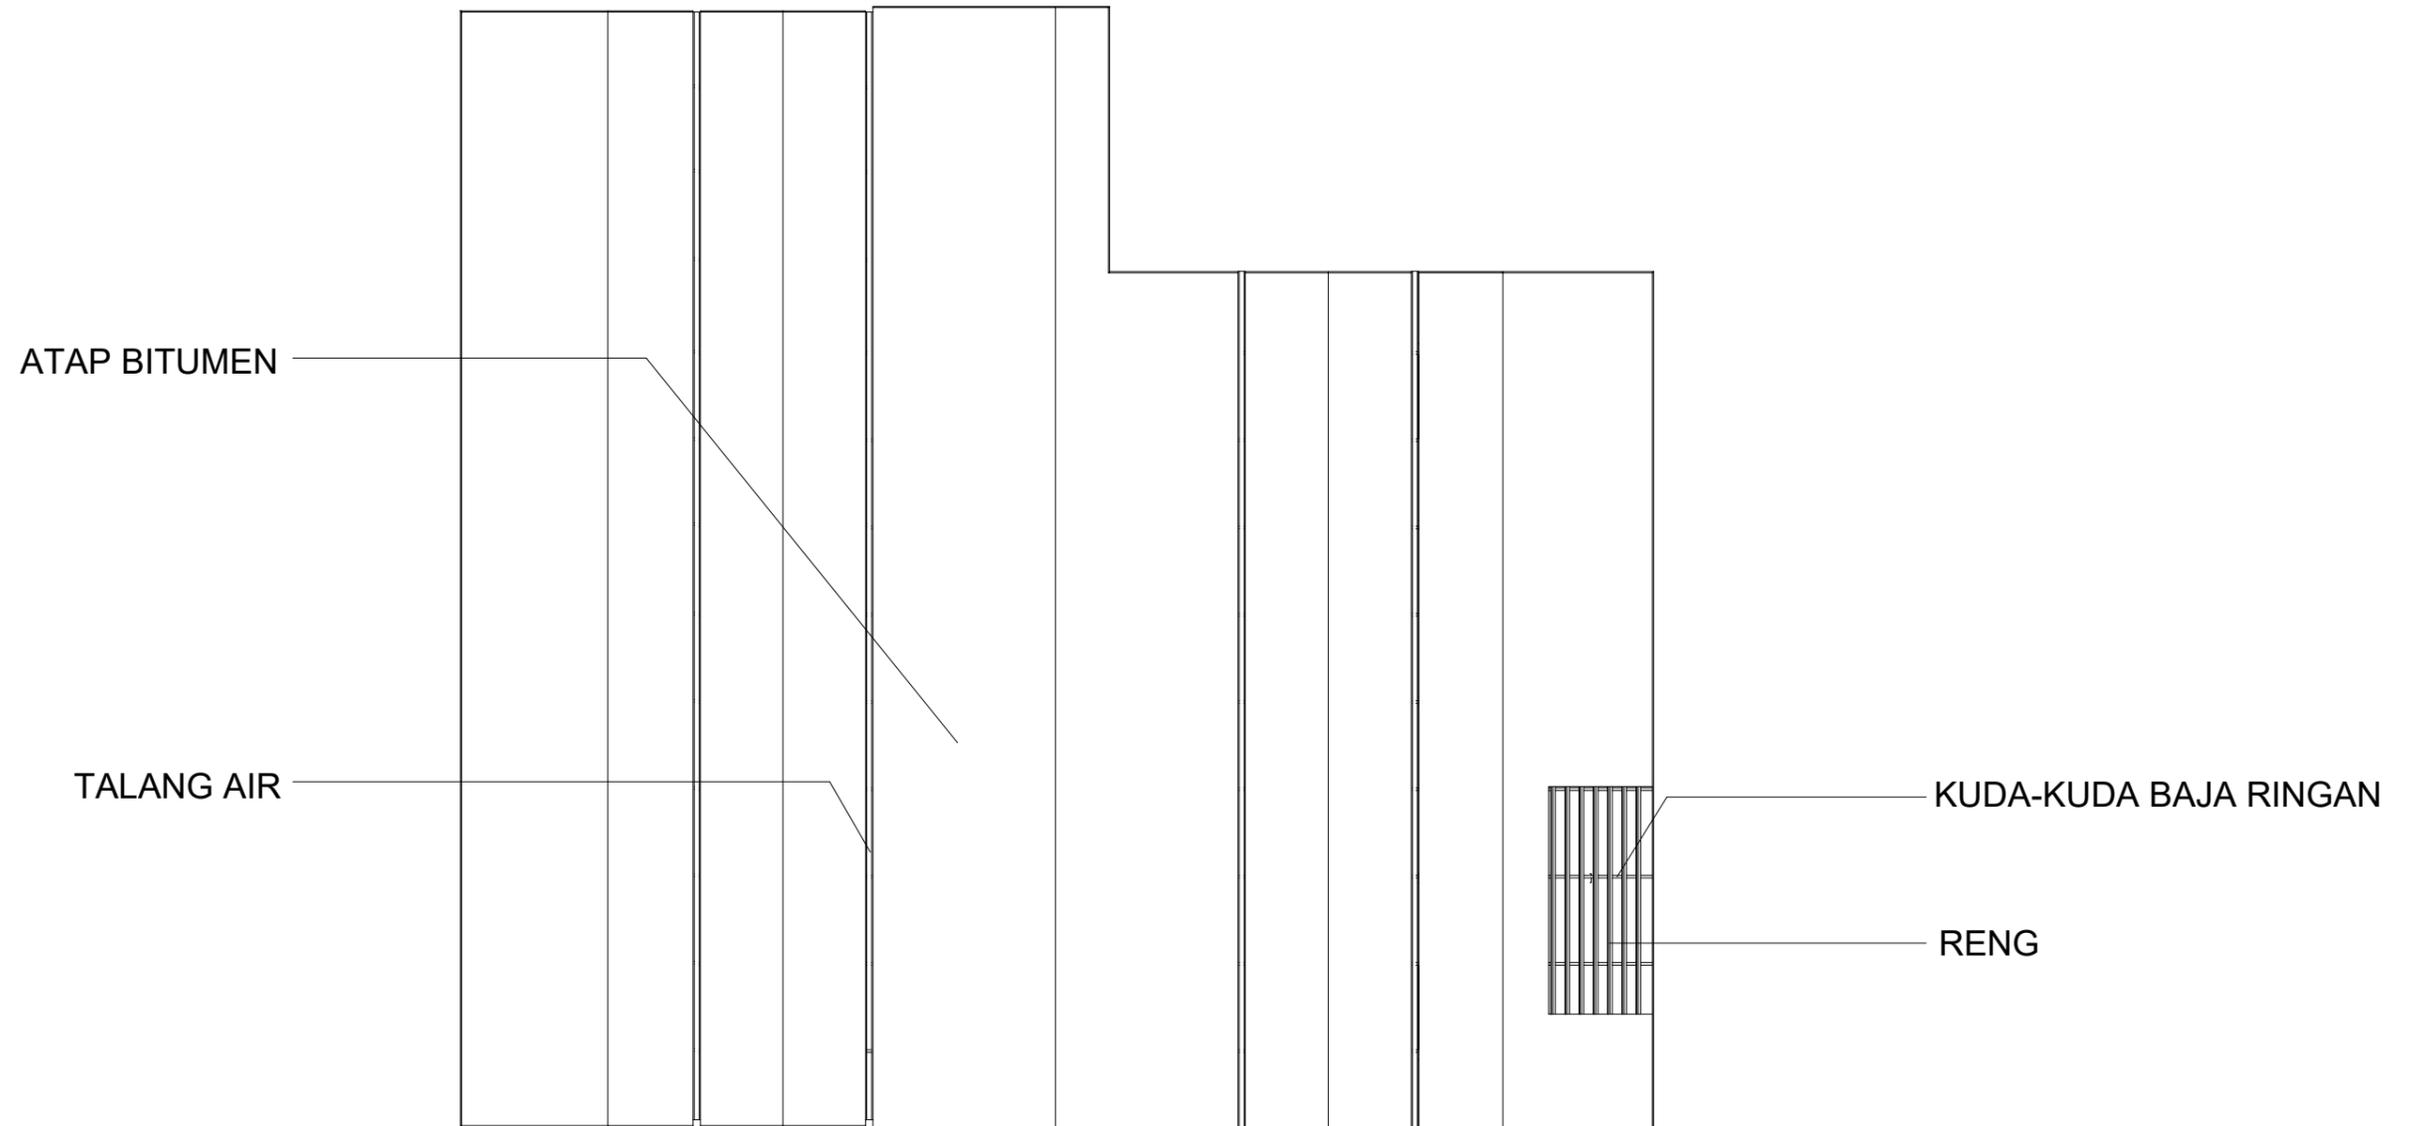

1 **RENCANA ATAP**
1 : 120

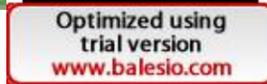 ARSITEKTUR TEKNIK ASANUDDIN	TUGAS AKHIR PERANCANGAN (LBE PERANCANGAN PERUMAHAN DAN LINGKUNGAN PERMUKIMAN)	DOSEN PEMBIMBING	MAHASISWA	JUDUL TUGAS AKHIR	NAMA GAMBAR	SKALA	NO. GAMBAR
		Dr. Ir. Hj. Idawarni J. Asmal, MT Dr. H. Edward Syarif, ST., MT	REZKY NURFADILAH SIHI D051181001	PENERAPAN <i>GREEN ARCHITECTURE</i> PADA PERMUKIMAN PESISIR DI KOTA BAUBAU SULAWESI TENGGARA	RENCANA ATAP		

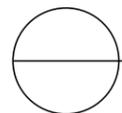


DENAH INTERIOR TK
 SKALA 1:120




Optimized using
 trial version
www.balesio.com

DOKUMENTOR	TUGAS AKHIR PERANCANGAN (LBE PERANCANGAN PERUMAHAN DAN LINGKUNGAN PERMUKIMAN)	DOSEN PEMBIMBING	MAHASISWA/NIM	JUDUL TUGAS AKHIR	NAMA GAMBAR	SKALA	NO. HAL	PARAF/KETERANGAN
MUJIBUDDIN		Dr. Ir Hj. Idawarni J. Asmal, MT Dr. H. Edward Syarif, ST., MT	REZKY NURFADILAH SIHI D051181001	PENERAPAN GREEN ARCHITECTURE PADA PERMUKIMAN PESISIR DI KOTA BAUBAU SULAWESI TENGGARA	DENAH INTERIOR	1:120		




Optimized using
trial version
www.balesio.com

FAKULTAS TEKNIK	TUJUAN AKHIR PERANCANGAN GEB. PERANCANGAN PERUBAHAN DAN LAKUKAN PERMUKAWAN	DOSEN PEMBIMBING Dr. H. H. M. Mawardi J. Arif, MT Dr. H. Edward Syarif, ST., MT	MAHASISWANYA REZKY MURYADILAH DHH 0001101001	JUDUL TUGAS AKHIR PENDEKATAN GREEN ARCHITECTURE PADA PERUMAHAN PESISIR DI KOTA BAUBAU SULAWESI TENGGARA	NAMA DAMBAK PROFENTIF SANGUNAN	EKALA	NO. HAL	TAMBAH KETERANGAN
--------------------	---	---	--	---	--------------------------------------	-------	---------	-------------------

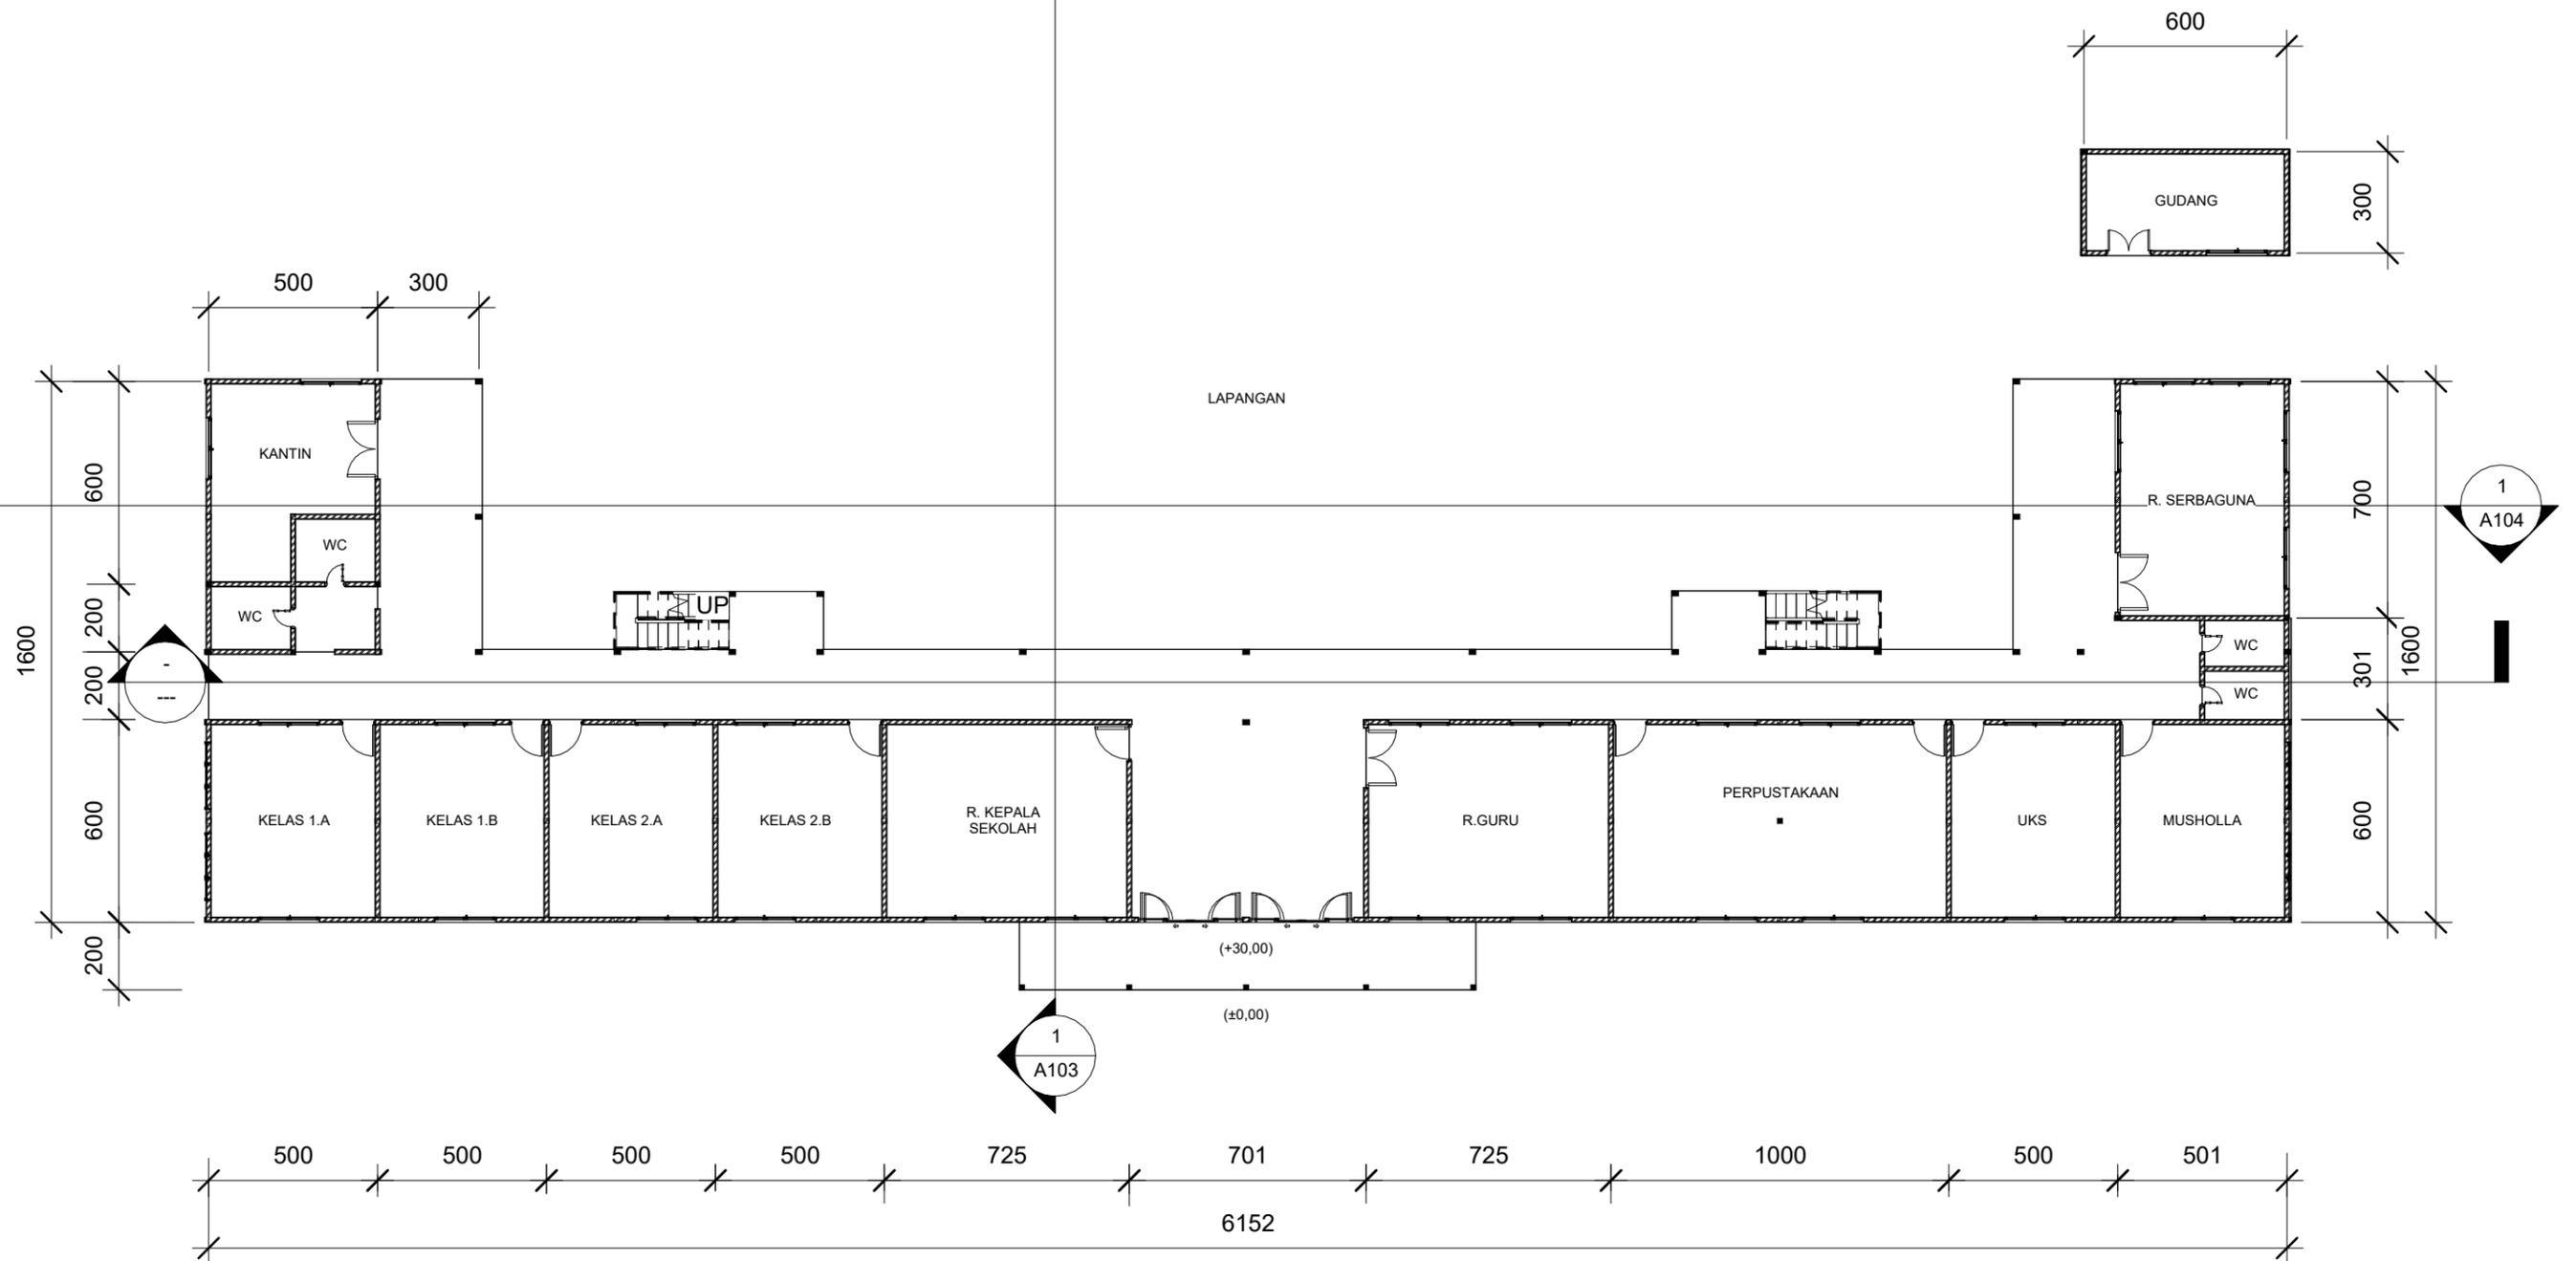

1 DENAH LANTAI 1
1 : 200

 ARSITEKTUR TEKNIK ASANUDDIN	TUGAS AKHIR PERANCANGAN (LBE PERANCANGAN PERUMAHAN DAN LINGKUNGAN PERMUKIMAN)	DOSEN PEMBIMBING	MAHASISWA	JUDUL TUGAS AKHIR	NAMA GAMBAR	SKALA	NO. GAMBAR
Optimized using trial version www.balesio.com		Dr. Ir. Hj. Idawarni J. Asmal, MT Dr. H. Edward Syarif, ST., MT	REZKY NURFADILAH SIHI D051181001	PENERAPAN <i>GREEN ARCHITECTURE</i> PADA PERMUKIMAN PESISIR DI KOTA BAUBAU SULAWESI TENGGARA	DENAH		

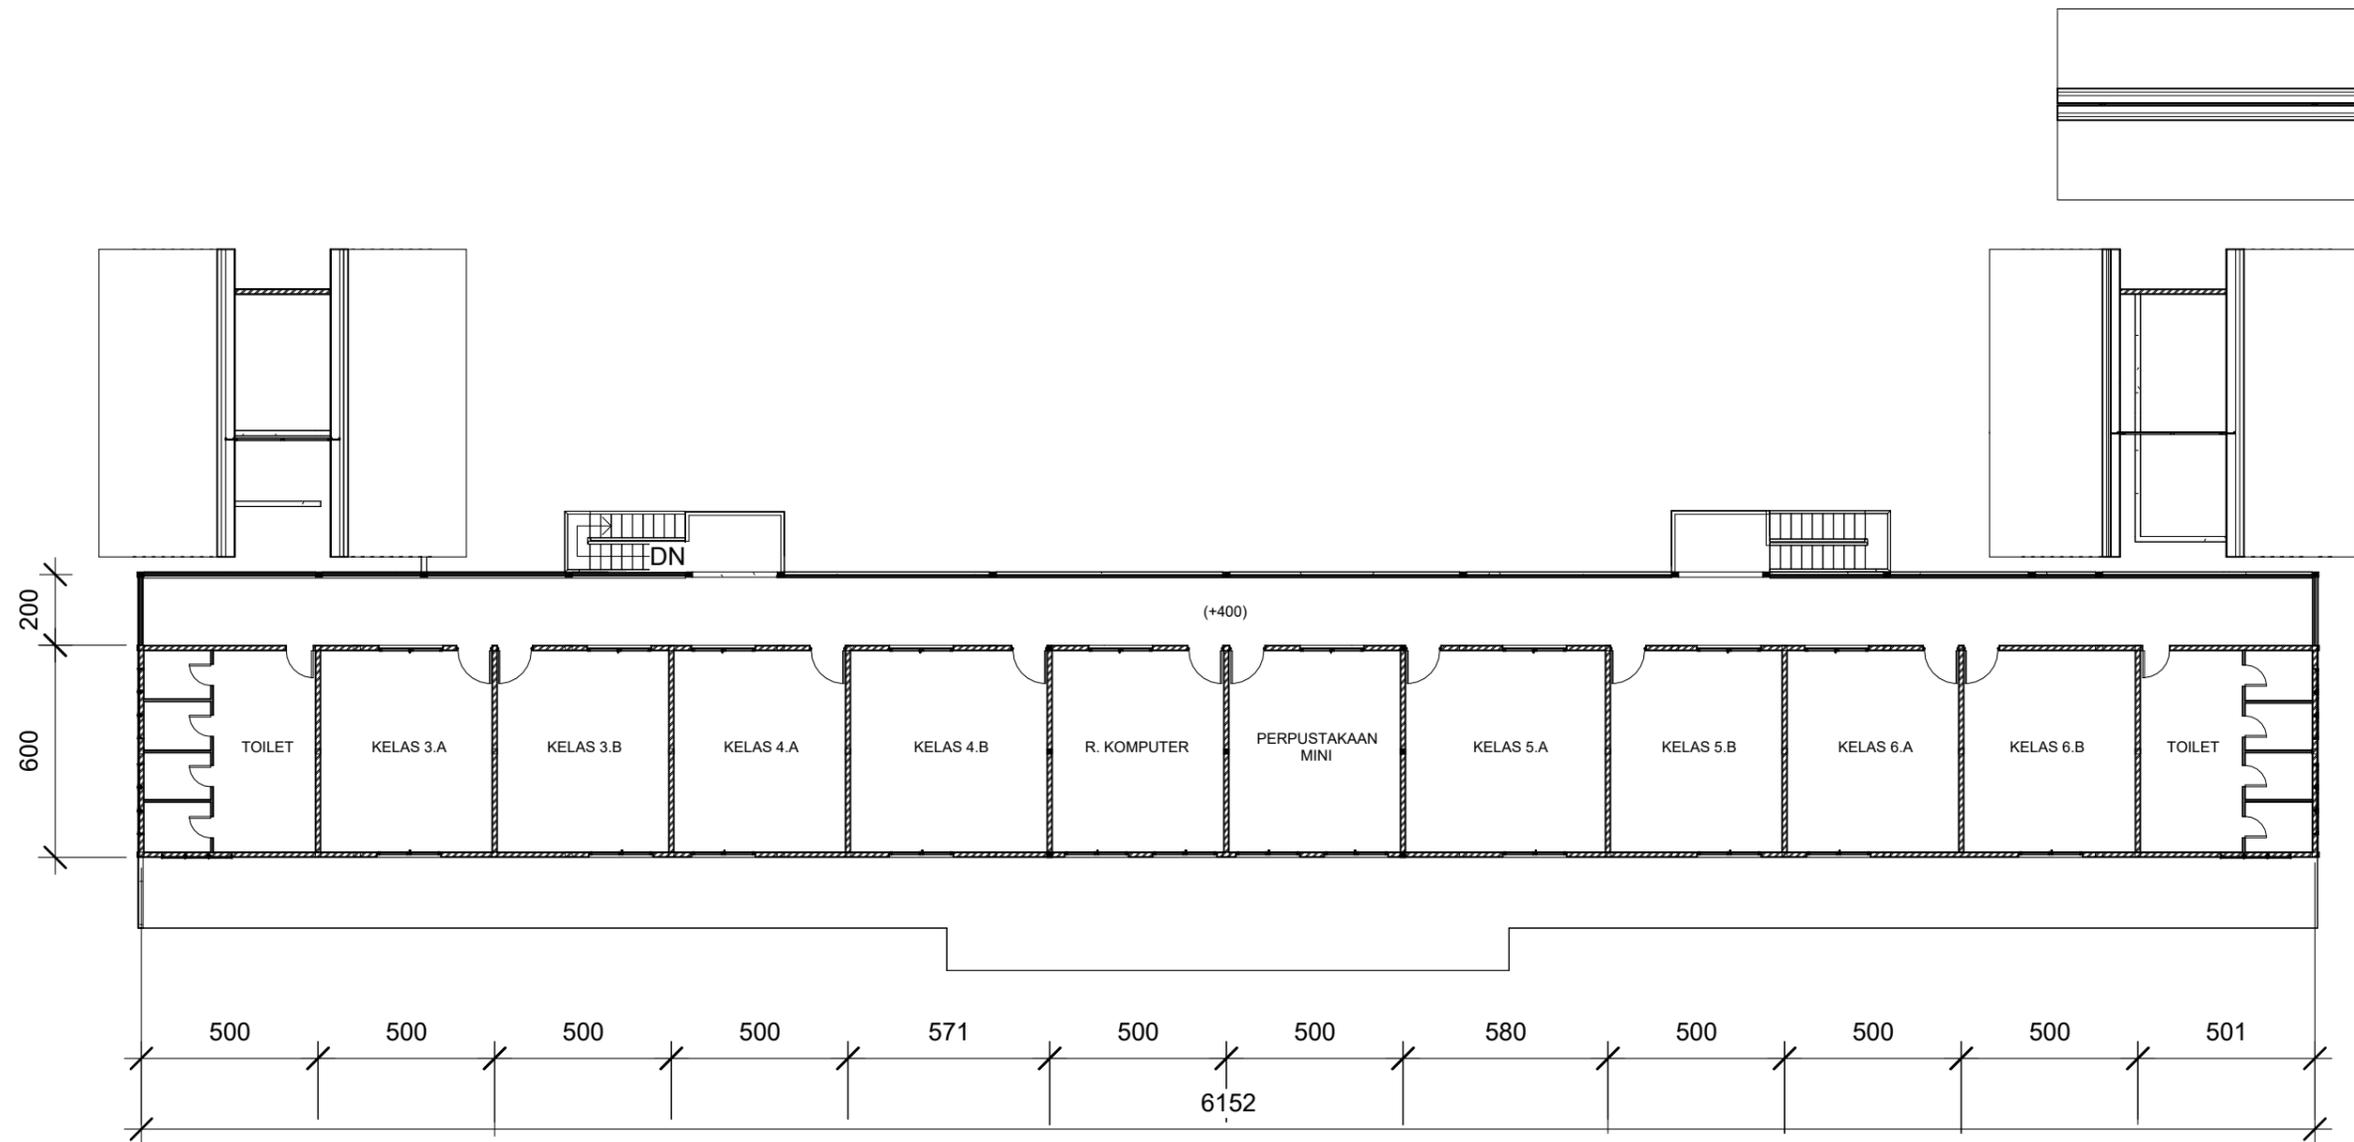


2

DENAH LANTAI 2

1 : 200

		DOSEN PEMBIMBING	MAHASISWA	JUDUL TUGAS AKHIR	NAMA GAMBAR	SKALA	NO. GAMBAR
 <p>ARSITEKTUR TEKNIK ASANUDDIN</p>	<p>TUGAS AKHIR PERANCANGAN (LBE PERANCANGAN PERUMAHAN DAN LINGKUNGAN PERMUKIMAN)</p>	<p>Dr. Ir. Hj. Idawarni J. Asmal, MT Dr. H. Edward Syarif, ST., MT</p>	<p>REZKY NURFADILAH SIHI D051181001</p>	<p>PENERAPAN <i>GREEN ARCHITECTURE</i> PADA PERMUKIMAN PESISIR DI KOTA BAUBAU SULAWESI TENGARA</p>	<p>DENAH</p>		

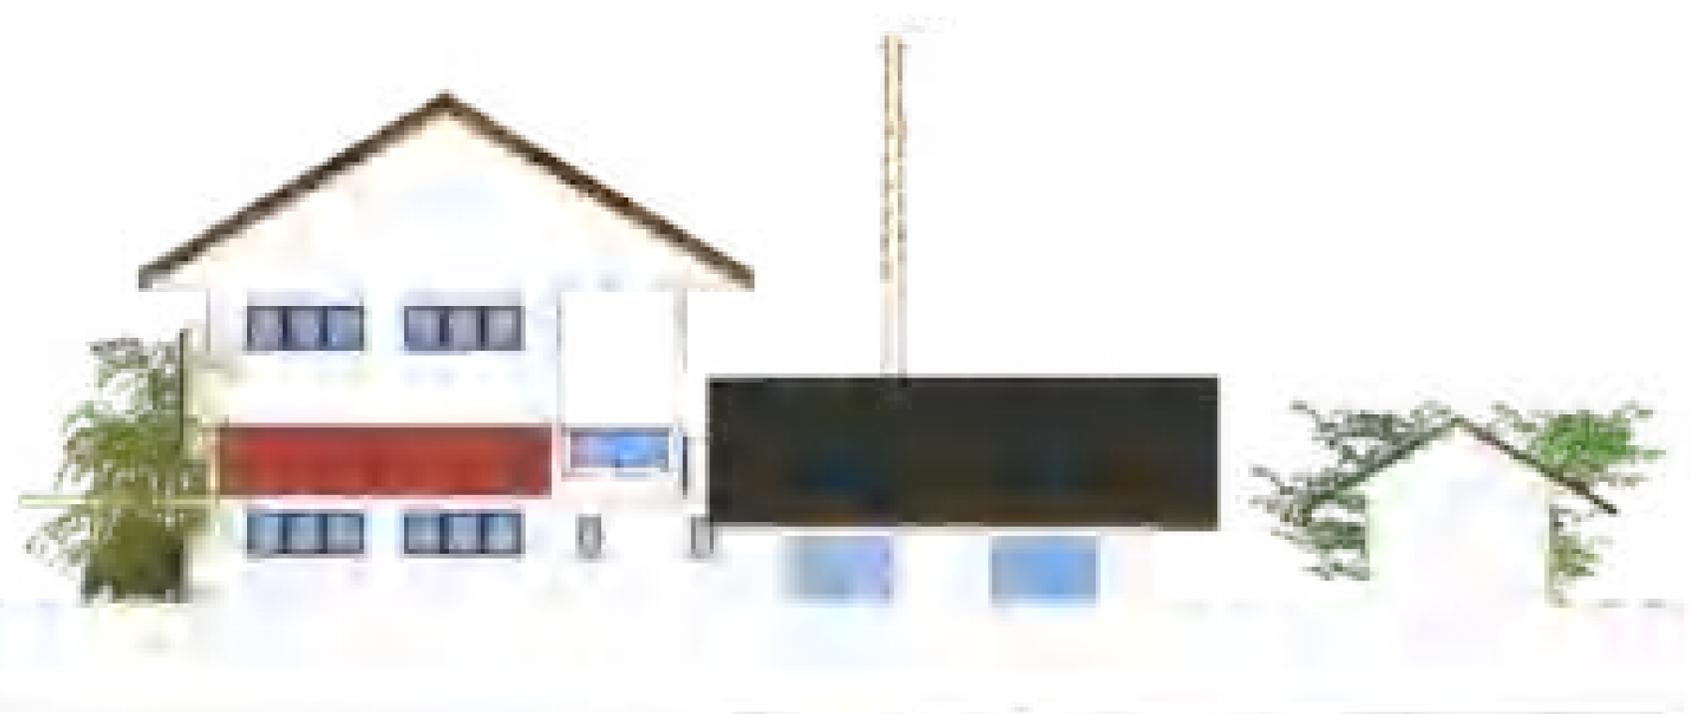


TAMPAK S. KANAN
 SKALA 1:120




TAMPAK S. KIRI
 SKALA 1:120



Optimized using
 trial version
www.balesio.com

ARKITEKTUR
 MUHAMMAD NUDDIN

TUGAS AKHIR
 PERANCANGAN
 (LBE PERANCANGAN
 PERUMAHAN DAN
 LINGKUNGAN
 PERMUKIMAN)

DOSEN PEMBIMBING

Dr. Ir Hj. Idawarni J. Asmal, MT
 Dr. H. Edward Syarif, ST., MT

MAHASISWA/NIM

REZKY NURFADILAH SIHI
 D051181001

JUDUL TUGAS AKHIR

PENERAPAN *GREEN*
ARCHITECTURE PADA
 PERMUKIMAN PESISIR DI KOTA
 BAUBAU SULAWESI TENGGARA

NAMA GAMBAR


TAMPAK
BANGUNAN

SKALA

1:120

NO. HAL


PARAF/KETERANGAN

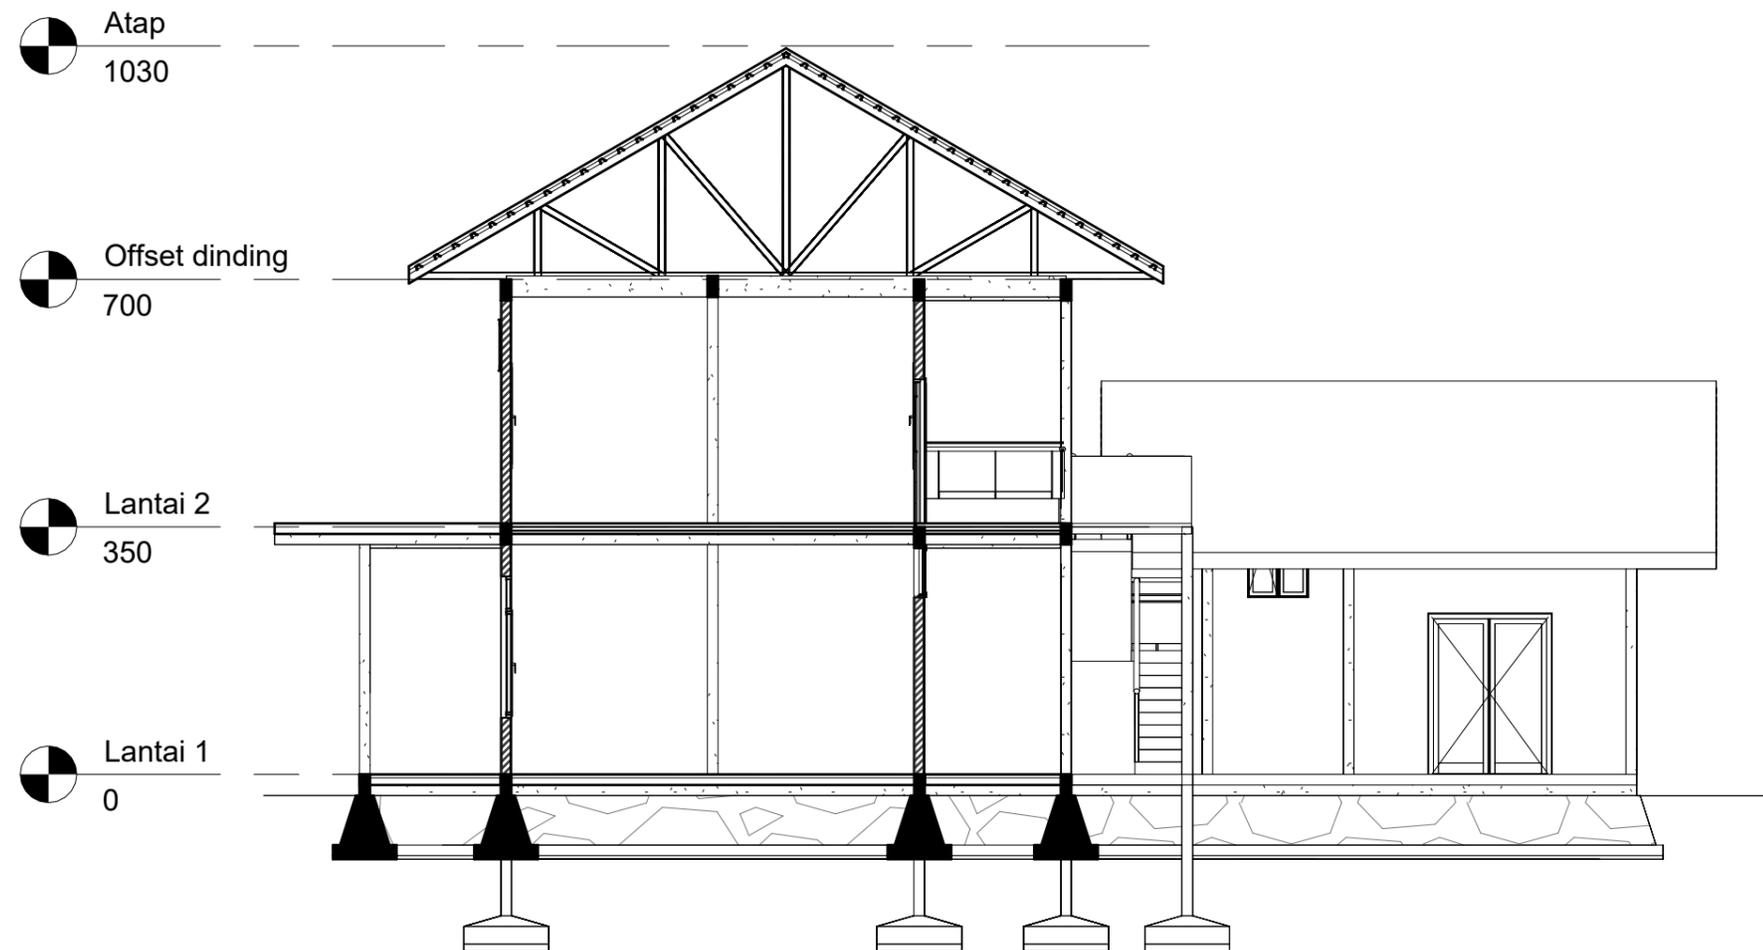

1 POT A-A
1 : 100

 ARSITEKTUR TEKNIK ASANUDDIN	TUGAS AKHIR PERANCANGAN (LBE PERANCANGAN PERUMAHAN DAN LINGKUNGAN PERMUKIMAN)	DOSEN PEMBIMBING	MAHASISWA	JUDUL TUGAS AKHIR	NAMA GAMBAR	SKALA	NO. GAMBAR
		Dr. Ir. Hj. Idawarni J. Asmal, MT Dr. H. Edward Syarif, ST., MT	REZKY NURFADILAH SIHI D051181001	PENERAPAN <i>GREEN ARCHITECTURE</i> PADA PERMUKIMAN PESISIR DI KOTA BAUBAU SULAWESI TENGGARA	TAMPAK POTONGAN		

Optimized using
trial version
www.balesio.com

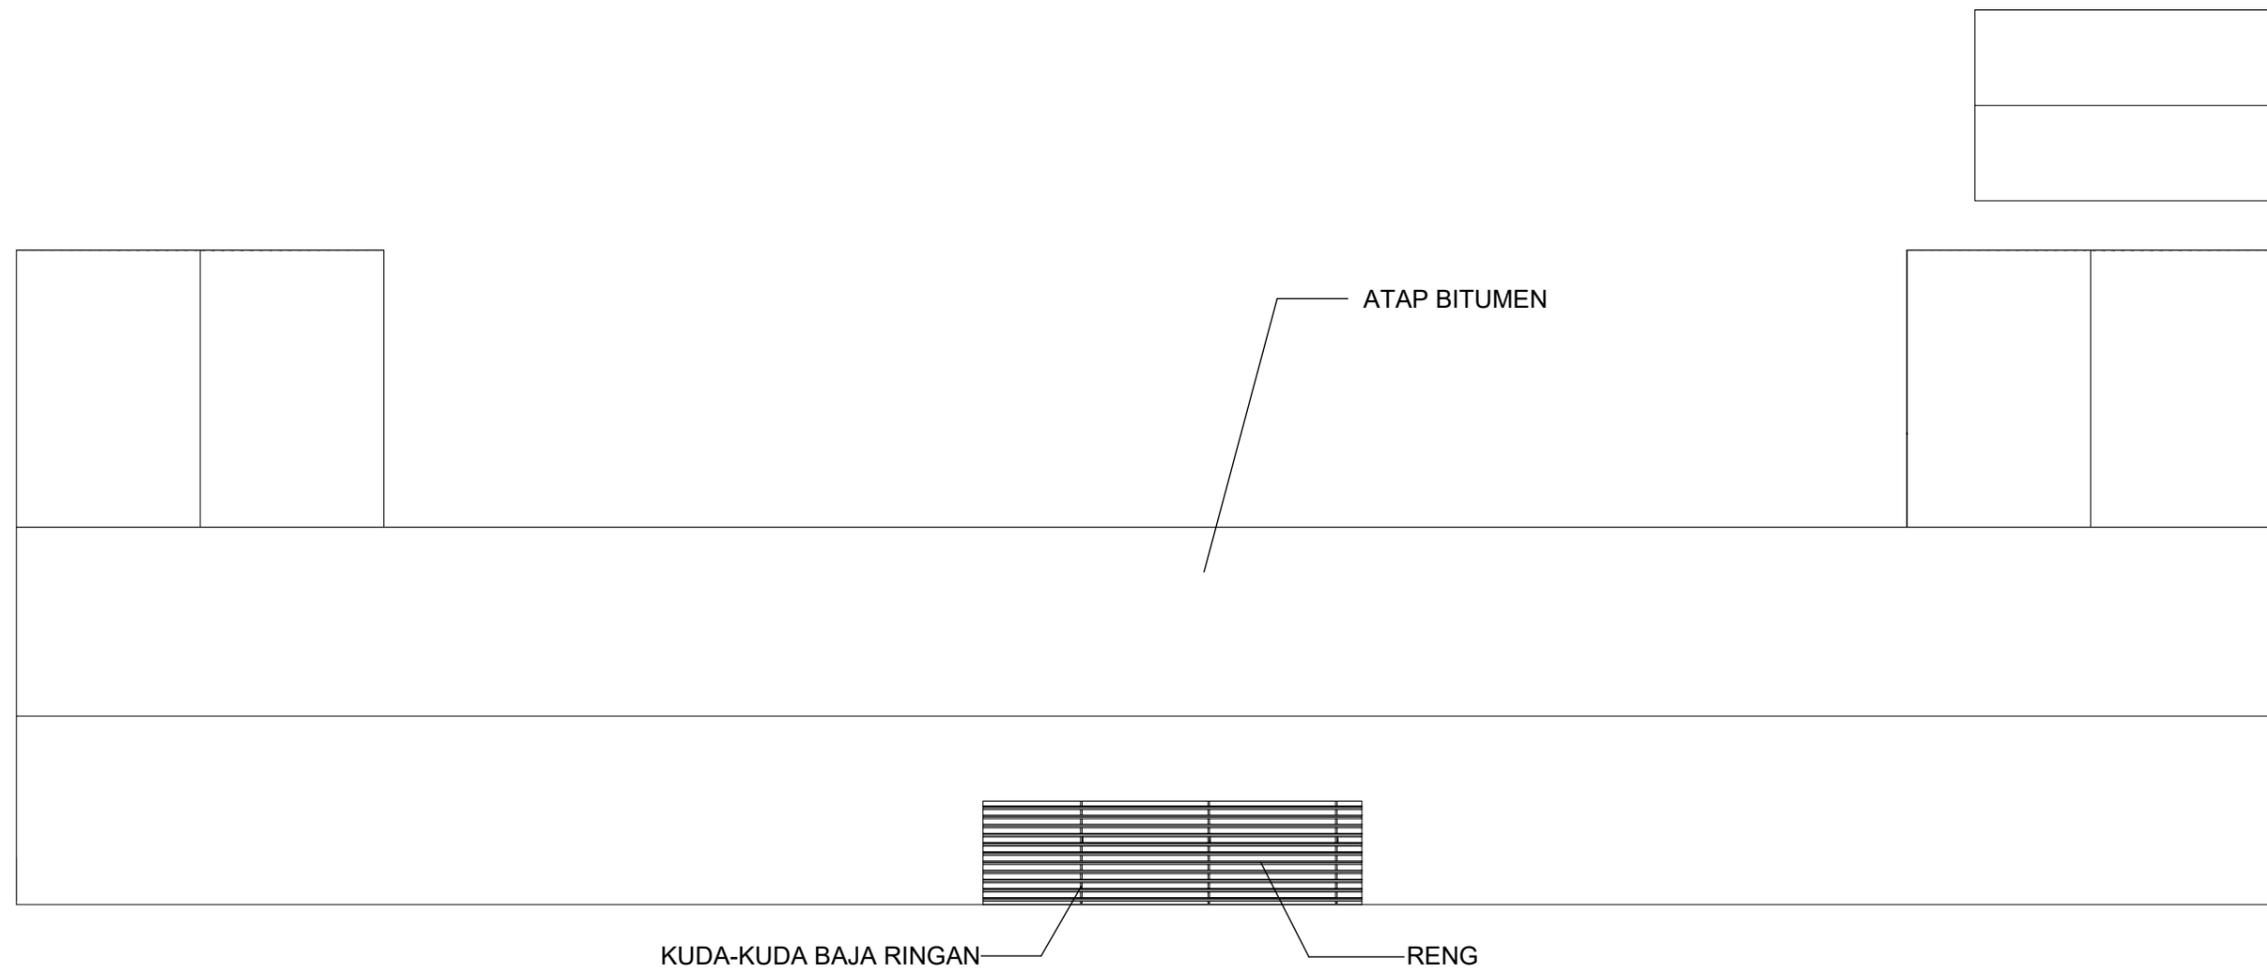

1 RENCANA ATAP
1 : 200

		DOSEN PEMBIMBING	MAHASISWA	JUDUL TUGAS AKHIR	NAMA GAMBAR	SKALA	NO. GAMBAR
ARSITEKTUR TEKNIK ASANUDDIN 	TUGAS AKHIR PERANCANGAN (LBE PERANCANGAN PERUMAHAN DAN LINGKUNGAN PERMUKIMAN)	Dr. Ir. Hj. Idawarni J. Asmal, MT Dr. H. Edward Syarif, ST., MT	REZKY NURFADILAH SIHI D051181001	PENERAPAN <i>GREEN ARCHITECTURE</i> PADA PERMUKIMAN PESISIR DI KOTA BAUBAU SULAWESI TENGARA	RENCANA ATAP		



INTERIOR SD L.1



Optimized using
trial version
www.balesio.com

ARQUITEKTUR	TUGAS AKHIR PERANCANGAN (LBE PERANCANGAN PERUMAHAN DAN LINGKUNGAN PERMUKIMAN)	DOSEN PEMBIMBING	MAHASISWA/NIM	JUDUL TUGAS AKHIR	NAMA GAMBAR	SKALA	NO. HAL	PARAF/KETERANGAN
ABDULLAH MUJIB		Dr. Ir Hj. Idawarni J. Asmal, MT Dr. H. Edward Syarif, ST., MT	REZKY NURFADILAH SIHI D051181001	PENERAPAN <i>GREEN ARCHITECTURE</i> PADA PERMUKIMAN PESISIR DI KOTA BAUBAU SULAWESI TENGGARA	DENAH INTERIOR	1:200		



INTERIOR SD L.2



Optimized using trial version www.balesio.com

DESAINER	TUGAS AKHIR PERANCANGAN (LBE PERANCANGAN PERUMAHAN DAN LINGKUNGAN PERMUKIMAN)	DOSEN PEMBIMBING	MAHASISWA/NIM	JUDUL TUGAS AKHIR	NAMA GAMBAR	SKALA	NO. HAL	PARAF/KETERANGAN
ARHITECTUR MUDDIN		Dr. Ir Hj. Idawarni J. Asmal, MT Dr. H. Edward Syarif, ST., MT	REZKY NURFADILAH SIHI D051181001	PENERAPAN <i>GREEN ARCHITECTURE</i> PADA PERMUKIMAN PESISIR DI KOTA BAUBAU SULAWESI TENGGARA	DENAH INTERIOR	1:200		




Optimized using trial version
www.balesio.com

FAKULTAS	TUJUAN AKHIR PERANCANGAN (SPE. PERANCANGAN PERUBAHAN DAN LAMBUKUNGAN PERMUKAWAN)	DOSEN PEMBIMBING	MAHASISWANYA	JUDUL TUGAS AKHIR	NAMA DAMBAK	EKALA	NO. HAL	TAMBAH KETERANGAN
TEKNIK LINDAH		Dr. H. H. M. Mawardi J. Arif, MT Dr. H. Edward Syarif, ST., MT	REZKY MURYADILAH SH 0051101001	PENEBATAN GREEN ARCHITECTURE PADA PERUMAHAN PESSIR DI KOTA DAUDAU SULAWESI TENGGARA	PRESIDENTI BANGUNAN			



Optimized using
trial version
www.balesio.com

FAKULTAS	TUJUAN AKHIR PERANCANGAN (SUDUT PERANCANGAN PERUBAHAN DAN LINGKUNGAN PERMUKAWAN)	DOSEN PEMBIMBING	MAHASISWANYA	JUDUL TUGAS AKHIR	NAMA DAMBAK	EKALA	NO. HAL	TAMBAH KETERANGAN
TEKNIK ARSITEKTUR		Dr. H. H. Mawardi J. Anwar, MT Dr. H. Edward Syarif, ST., MT	REZKY MURYADILAH SH 0001101001	PENDEKATAN GREEN ARCHITECTURE PADA PERUMAHAN PESISIR DI KOTA DAUHAU SULAWESI TENGGARA	PROFESIONAL BANGUNAN			

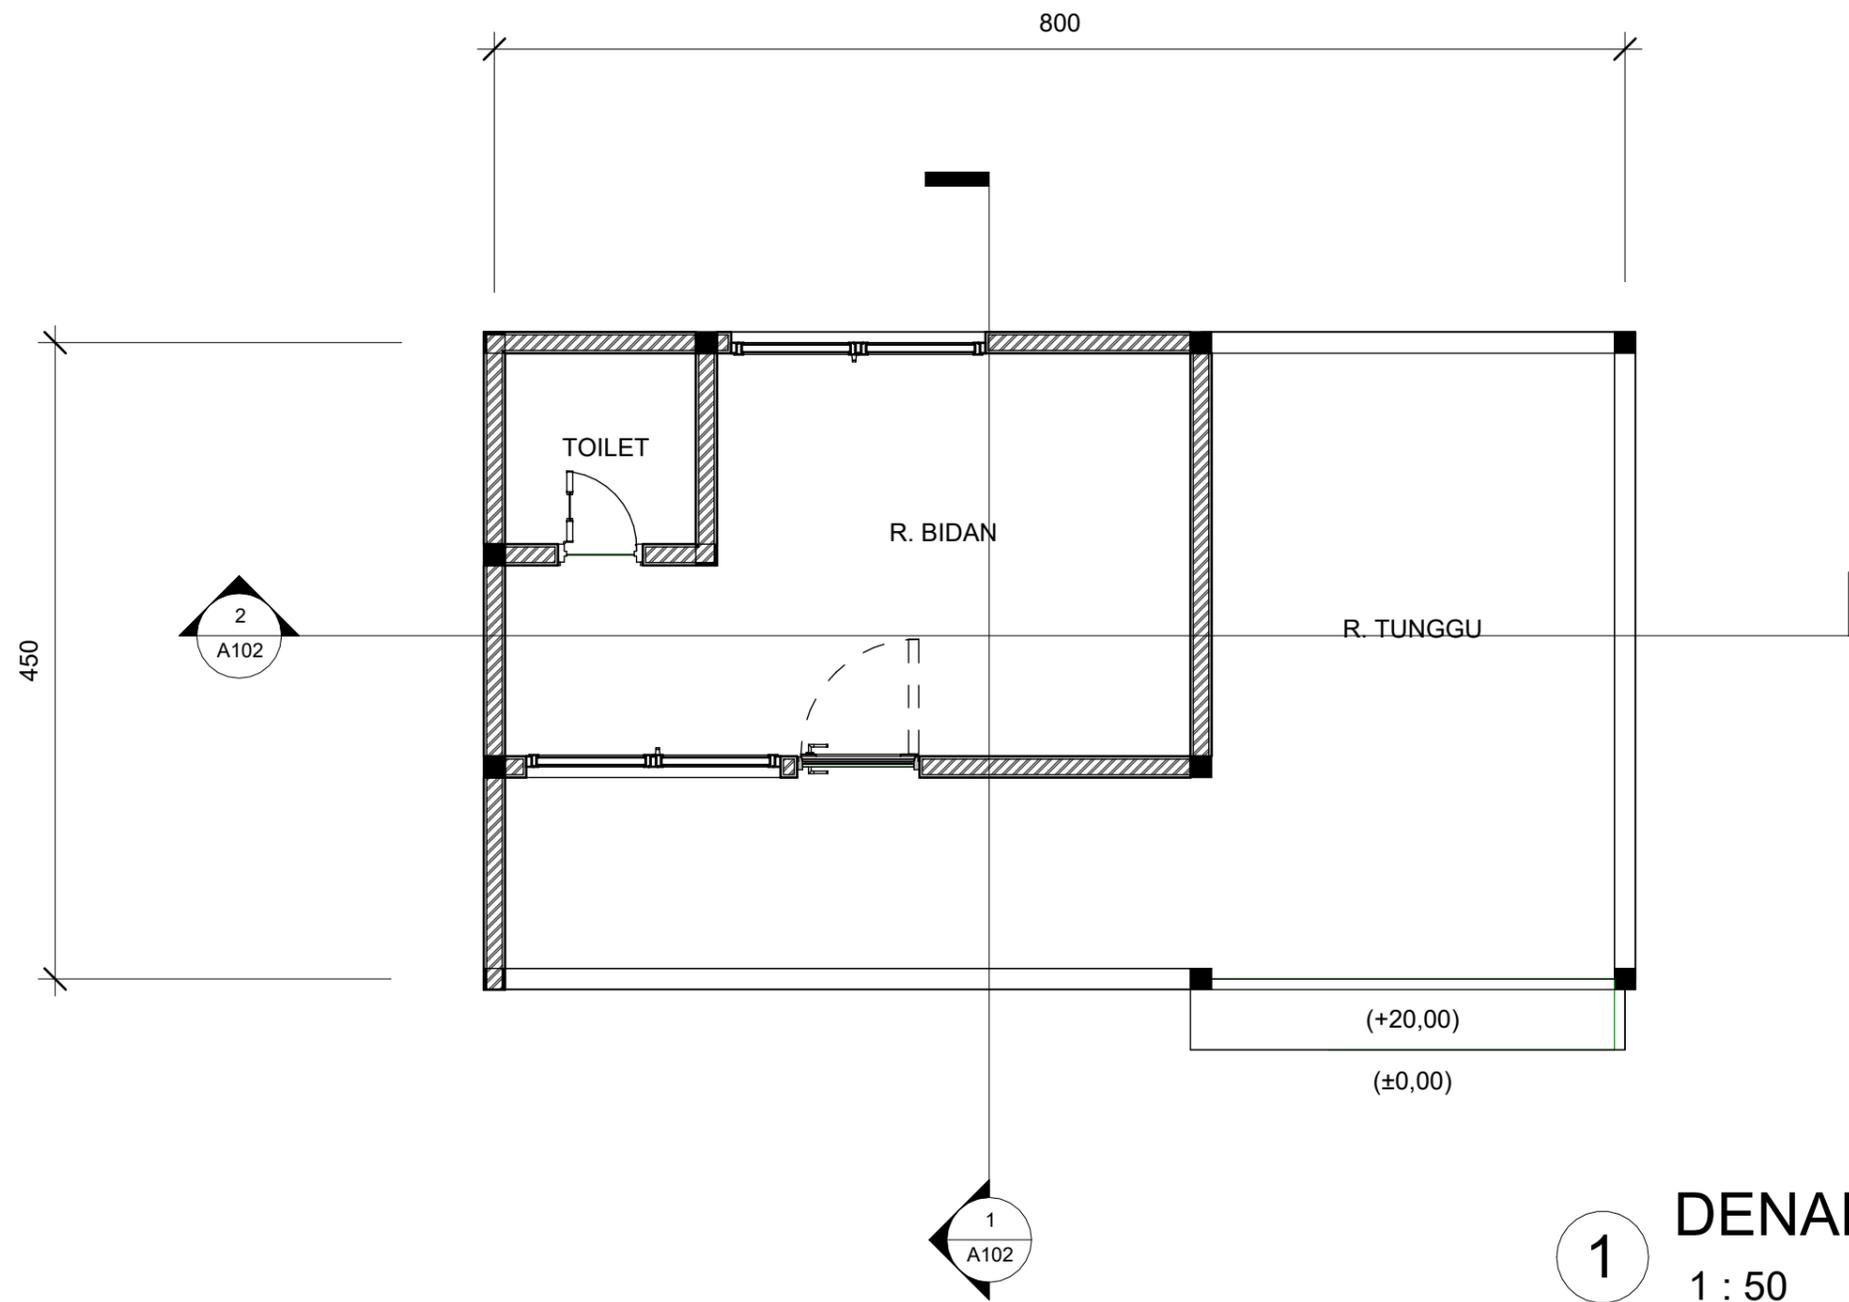

1 DENAH POSYANDU
1 : 50

 ARSITEKTUR TEKNIK ASANUDDIN	TUGAS AKHIR PERANCANGAN (LBE PERANCANGAN PERUMAHAN DAN LINGKUNGAN PERMUKIMAN)	DOSEN PEMBIMBING	MAHASISWA	JUDUL TUGAS AKHIR	NAMA GAMBAR	SKALA	NO. GAMBAR
Optimized using trial version www.balesio.com		Dr. Ir. Hj. Idawarni J. Asmal, MT Dr. H. Edward Syarif, ST., MT	REZKY NURFADILAH SIHI D051181001	PENERAPAN <i>GREEN ARCHITECTURE</i> PADA PERMUKIMAN PESISIR DI KOTA BAUBAU SULAWESI TENGARA	DENAH		



TAMPAK DEPAN
SKALA 1:60



TAMPAK BELAKANG
SKALA 1:60



ARQUITEKTUR	TUGAS AKHIR PERANCANGAN (LBE PERANCANGAN PERUMAHAN DAN LINGKUNGAN PERMUKIMAN)	DOSEN PEMBIMBING	MAHASISWA/NIM	JUDUL TUGAS AKHIR	NAMA GAMBAR	SKALA	NO. HAL	PARAF/KETERANGAN
NUDDIN		Dr. Ir Hj. Idawarni J. Asmal, MT Dr. H. Edward Syarif, ST., MT	REZKY NURFADILAH SIHI D051181001	PENERAPAN <i>GREEN ARCHITECTURE</i> PADA PERMUKIMAN PESISIR DI KOTA BAUBAU SULAWESI TENGGARA	TAMPAK BANGUNAN	1:60		




TAMPAK S.KANAN
 SKALA 1:50





TAMPAK S.KIRI
 SKALA 1:50




Optimized using
 trial version
www.balesio.com

ARHITECTUR	TUGAS AKHIR PERANCANGAN (LBE PERANCANGAN PERUMAHAN DAN LINGKUNGAN PERMUKIMAN)	DOSEN PEMBIMBING	MAHASISWA/NIM	JUDUL TUGAS AKHIR	NAMA GAMBAR	SKALA	NO. HAL	PARAF/KETERANGAN
MUDDIN		Dr. Ir Hj. Idawarni J. Asmal, MT Dr. H. Edward Syarif, ST., MT	REZKY NURFADILAH SIHI D051181001	PENERAPAN <i>GREEN</i> <i>ARCHITECTURE</i> PADA PERMUKIMAN PESISIR DI KOTA BAUBAU SULAWESI TENGGARA	TAMPAK BANGUNAN	1:50		

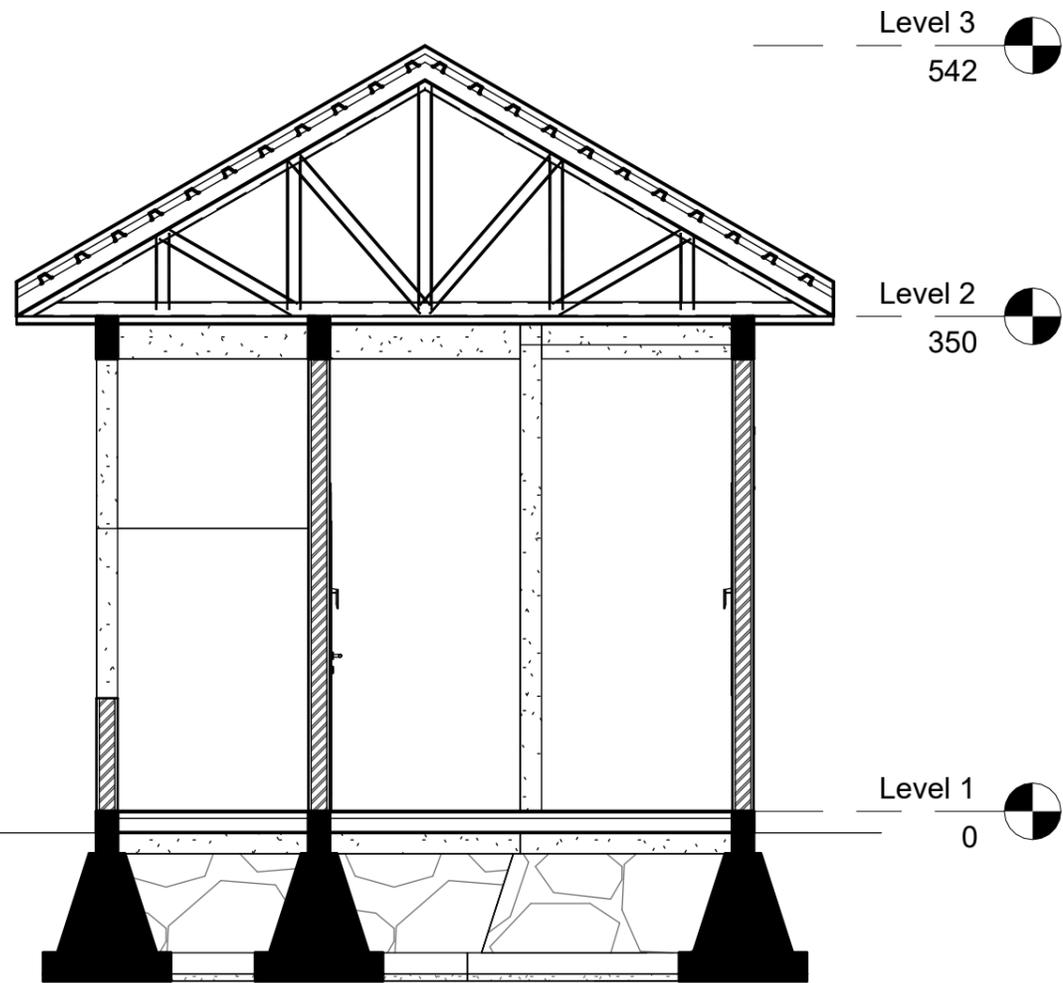


1 POT A-A
1 : 50

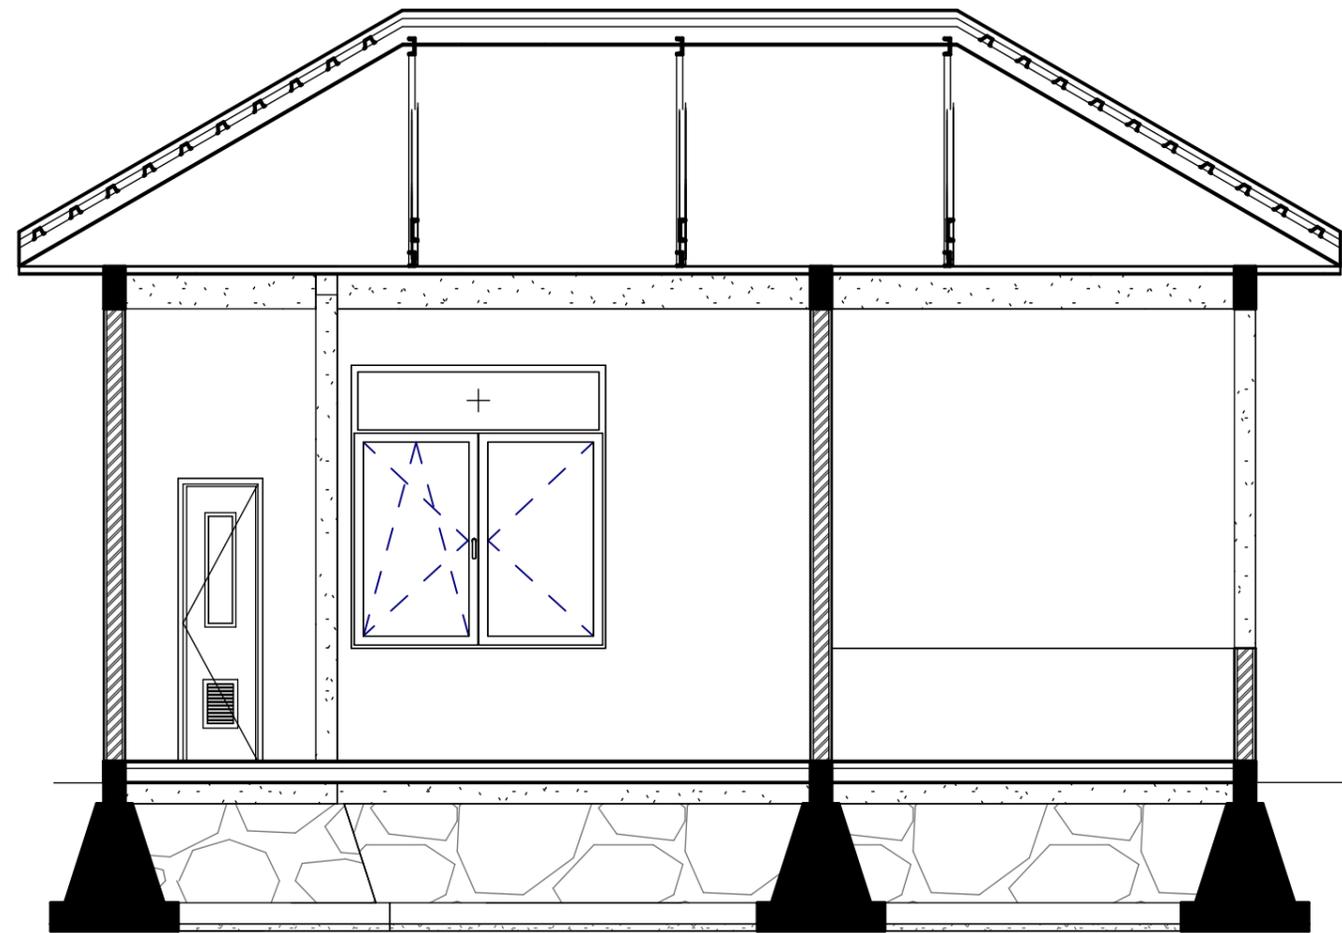


2 POT B-B
1 : 50

	TUGAS AKHIR PERANCANGAN (LBE PERANCANGAN PERUMAHAN DAN LINGKUNGAN PERMUKIMAN)	DOSEN PEMBIMBING	MAHASISWA	JUDUL TUGAS AKHIR	NAMA GAMBAR	SKALA	NO. GAMBAR
ARSITEKTUR TEKNIK ASANUDDIN Optimized using trial version www.balesio.com		Dr. Ir. Hj. Idawarni J. Asmal, MT Dr. H. Edward Syarif, ST., MT	REZKY NURFADILAH SIHI D051181001	PENERAPAN <i>GREEN ARCHITECTURE</i> PADA PERMUKIMAN PESISIR DI KOTA BAUBAU SULAWESI TENGGARA	TAMPAK POTONGAN		

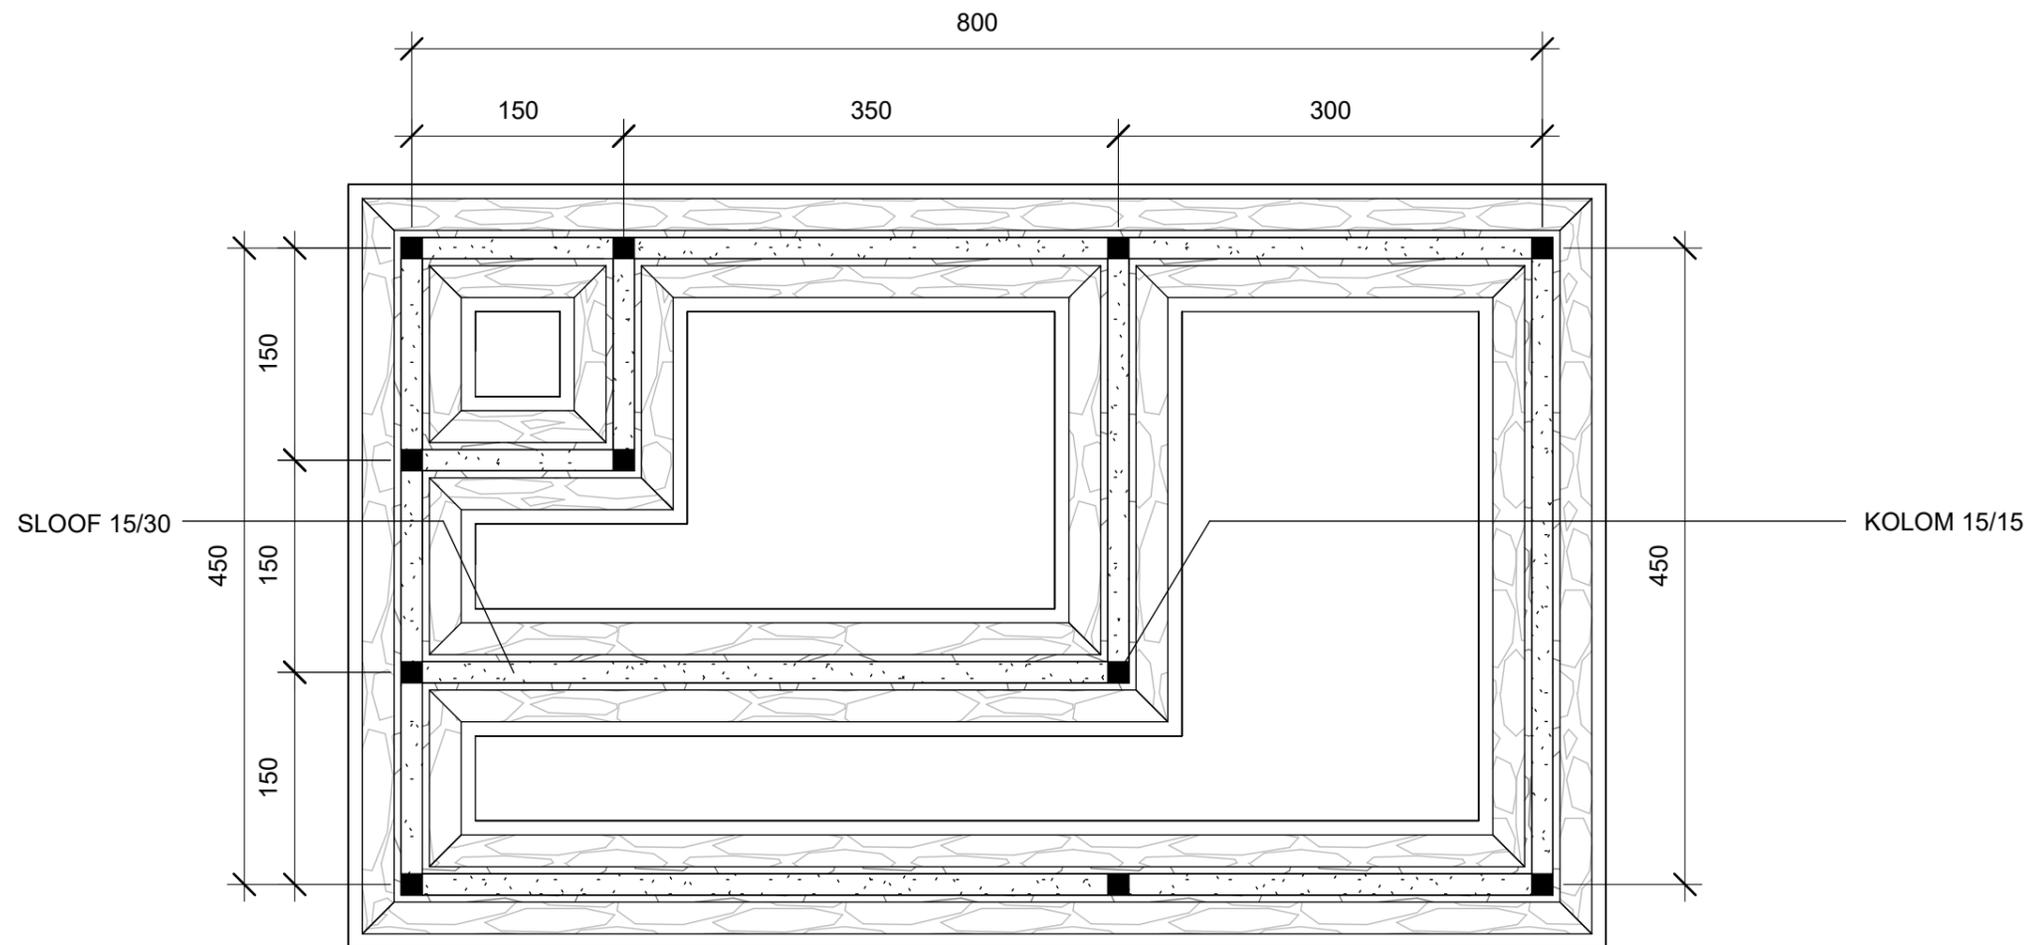


① RENCANA PERLETAKAN KOLOM DAN SLOOF
1:50

 ARSITEKTUR TEKNIK ASANUDDIN	TUGAS AKHIR PERANCANGAN (LBE PERANCANGAN PERUMAHAN DAN LINGKUNGAN PERMUKIMAN)	DOSEN PEMBIMBING	MAHASISWA	JUDUL TUGAS AKHIR	NAMA GAMBAR	SKALA	NO. GAMBAR
		Dr. Ir. Hj. Idawarni J. Asmal, MT Dr. H. Edward Syarif, ST., MT	REZKY NURFADILAH SIHI D051181001	PENERAPAN <i>GREEN ARCHITECTURE</i> PADA PERMUKIMAN PESISIR DI KOTA BAUBAU SULAWESI TENGARA	RENCANA KOLOM DAN BALOK		

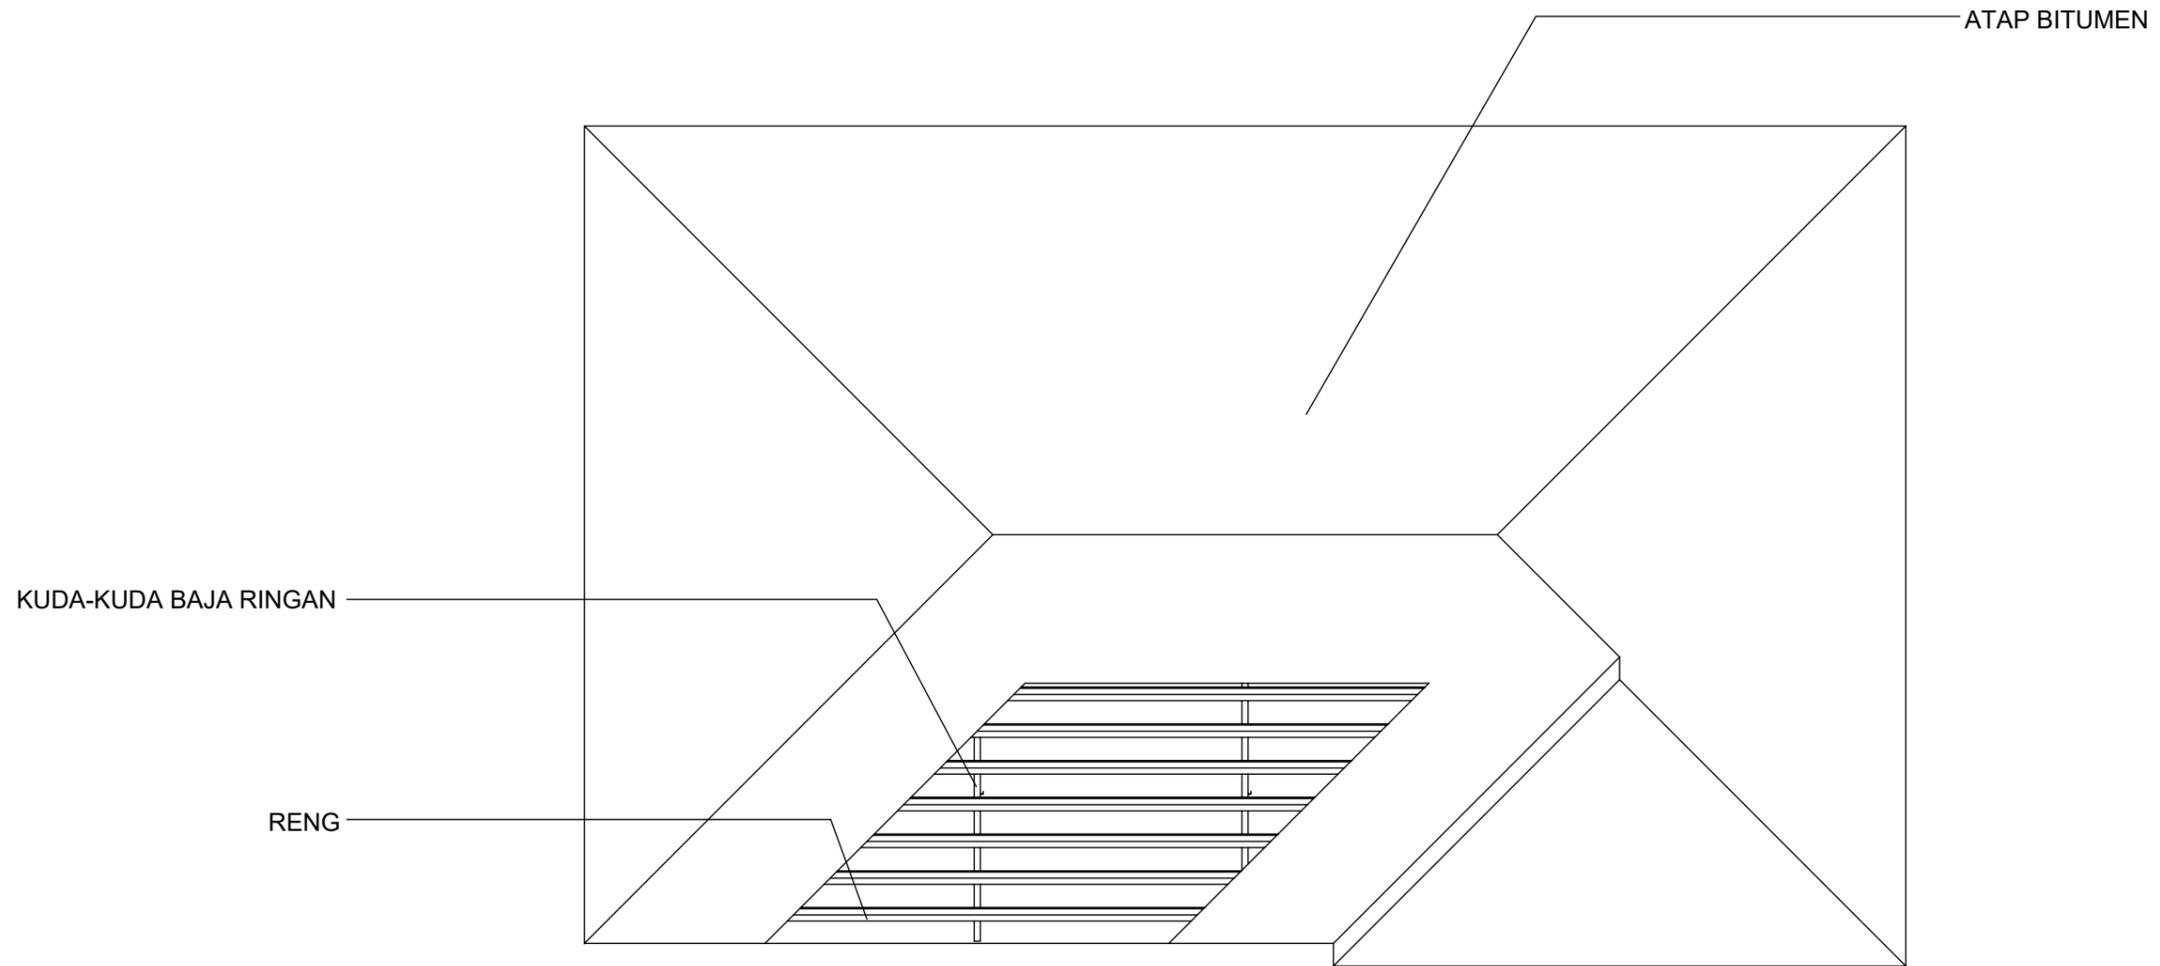

1 RENCANA ATAP
1:50

 ARSITEKTUR TEKNIK ASANUDDIN	TUGAS AKHIR PERANCANGAN (LBE PERANCANGAN PERUMAHAN DAN LINGKUNGAN PERMUKIMAN)	DOSEN PEMBIMBING	MAHASISWA	JUDUL TUGAS AKHIR	NAMA GAMBAR	SKALA	NO. GAMBAR
		Dr. Ir. Hj. Idawarni J. Asmal, MT Dr. H. Edward Syarif, ST., MT	REZKY NURFADILAH SIHI D051181001	PENERAPAN <i>GREEN ARCHITECTURE</i> PADA PERMUKIMAN PESISIR DI KOTA BAUBAU SULAWESI TENGGERA	RENCANA ATAP		

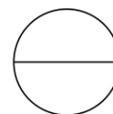

DENAH INTERIOR POSYANDU

SKALA 1:50




Optimized using
trial version
www.balesio.com

NO.	NAMA	JURUSAN	DOSEN PEMBIMBING	MAHASISWA/NIM	JUDUL TUGAS AKHIR	NAMA GAMBAR	SKALA	NO. HAL	PARAF/KETERANGAN
1	ABDULLAH	ARQUITECTURE	Dr. Ir Hj. Idawarni J. Asmal, MT Dr. H. Edward Syarif, ST., MT	REZKY NURFADILAH SIHI D051181001	PENERAPAN <i>GREEN ARCHITECTURE</i> PADA PERMUKIMAN PESISIR DI KOTA BAUBAU SULAWESI TENGGARA	DENAH INTERIOR	1:50		




Optimized using
trial version
www.balesio.com

NAMA KELOMPOK	TUGAS AKHIR PERANCANGAN GEB. PERANCANGAN PERUBAHAN DAN LAKUKAN FORMULAS	DOSEN PEMBIMBING	MAHASISWANYA	JUDUL TUGAS AKHIR	NAMA DAMBAK	EKALA	NO. HAL	TAMBAH KETERANGAN
		Dr. H. H. Stewart J. Arnel, MT Dr. H. Edward Syarif, ST., MT	REZKY MURYADILAH SH 0001101001	PENDEKATAN GREEN ARCHITECTURE PADA PERUMAHAN PESISIR DI KOTA DAUHAU SULAWESI TENGGARA	PROFENTIF BANGUNAN			

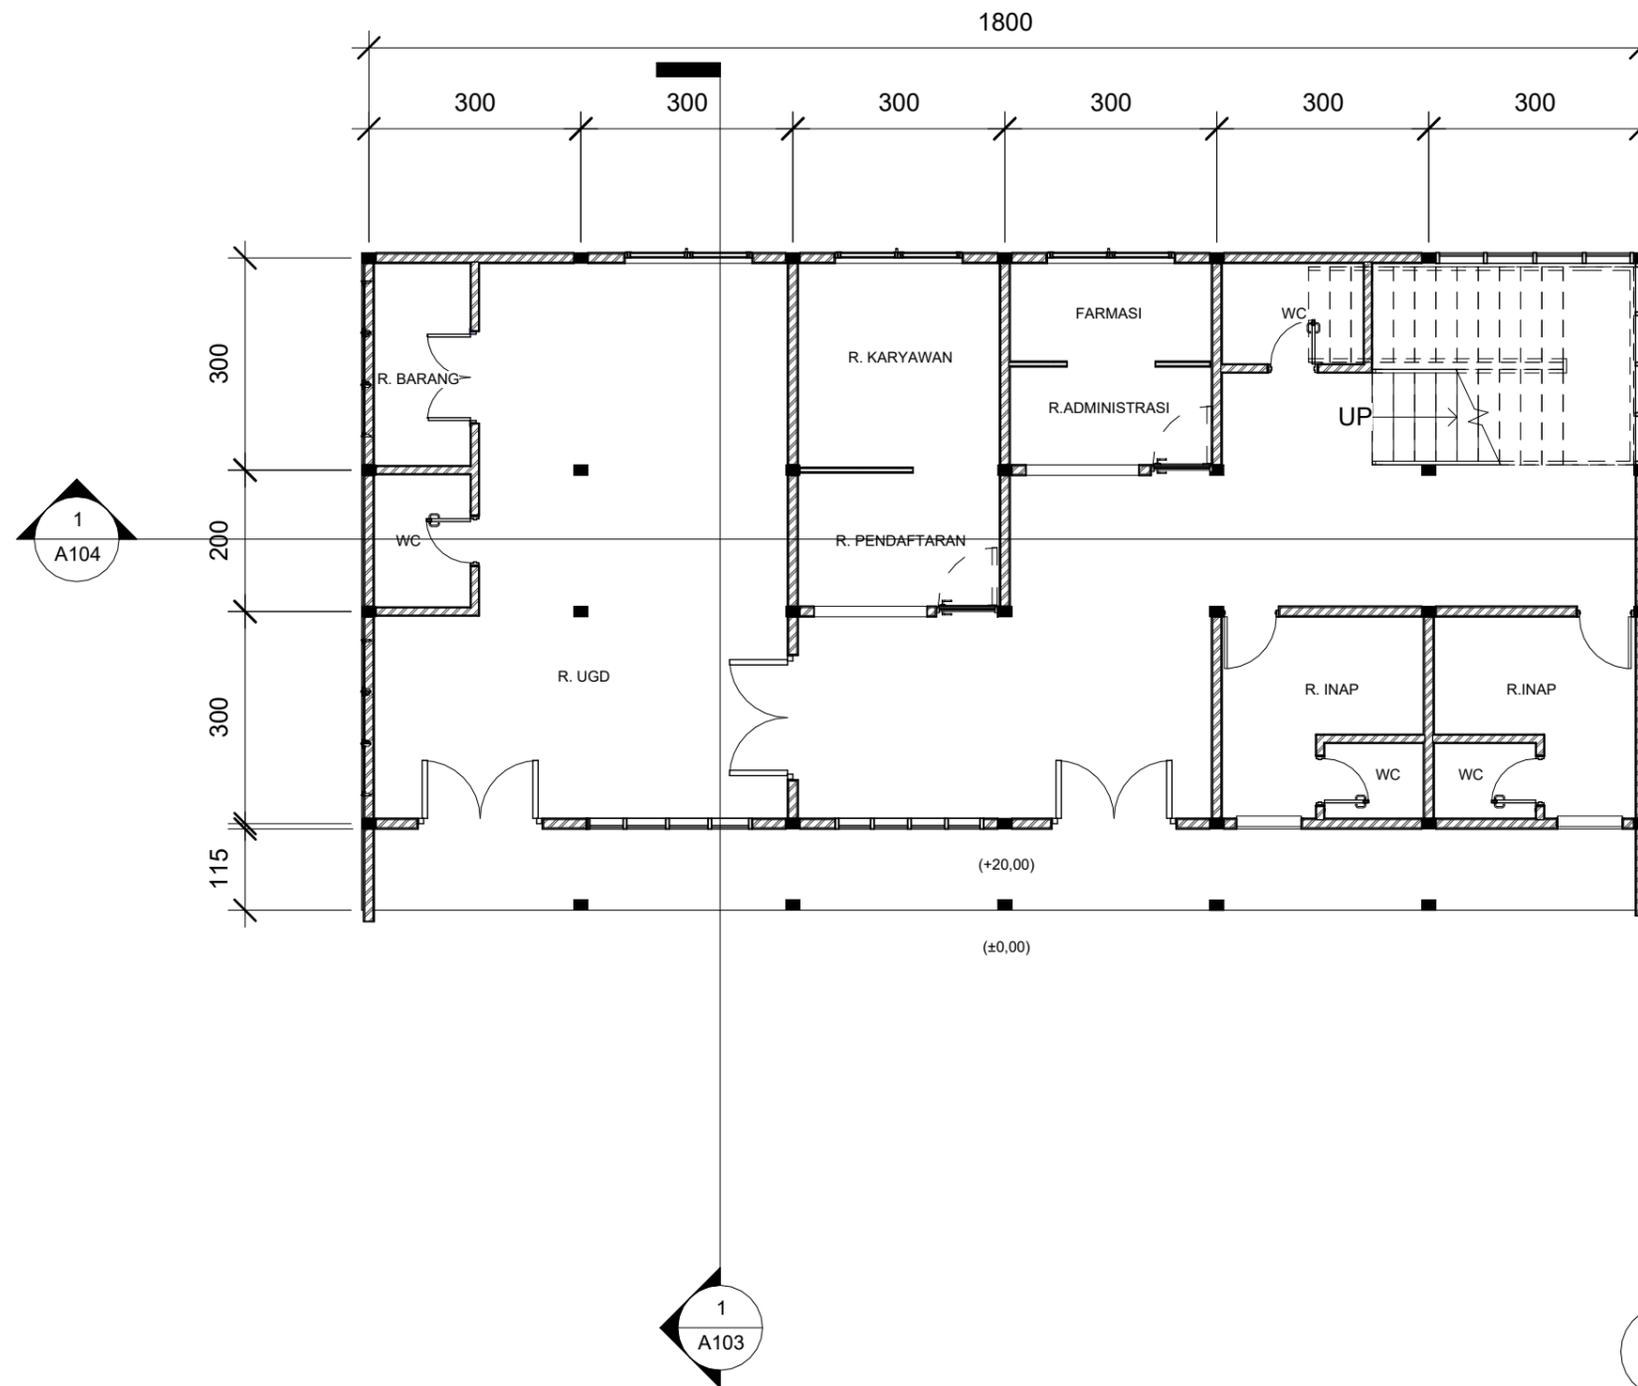

1 DENAH LANTAI 1
1 : 100

 ARSITEKTUR TEKNIK ASANUDDIN	TUGAS AKHIR PERANCANGAN (LBE PERANCANGAN PERUMAHAN DAN LINGKUNGAN PERMUKIMAN)	DOSEN PEMBIMBING	MAHASISWA	JUDUL TUGAS AKHIR	NAMA GAMBAR	SKALA	NO. GAMBAR
		Dr. Ir. Hj. Idawarni J. Asmal, MT Dr. H. Edward Syarif, ST., MT	REZKY NURFADILAH SIHI D051181001	PENERAPAN <i>GREEN ARCHITECTURE</i> PADA PERMUKIMAN PESISIR DI KOTA BAUBAU SULAWESI TENGARA	DENAH		

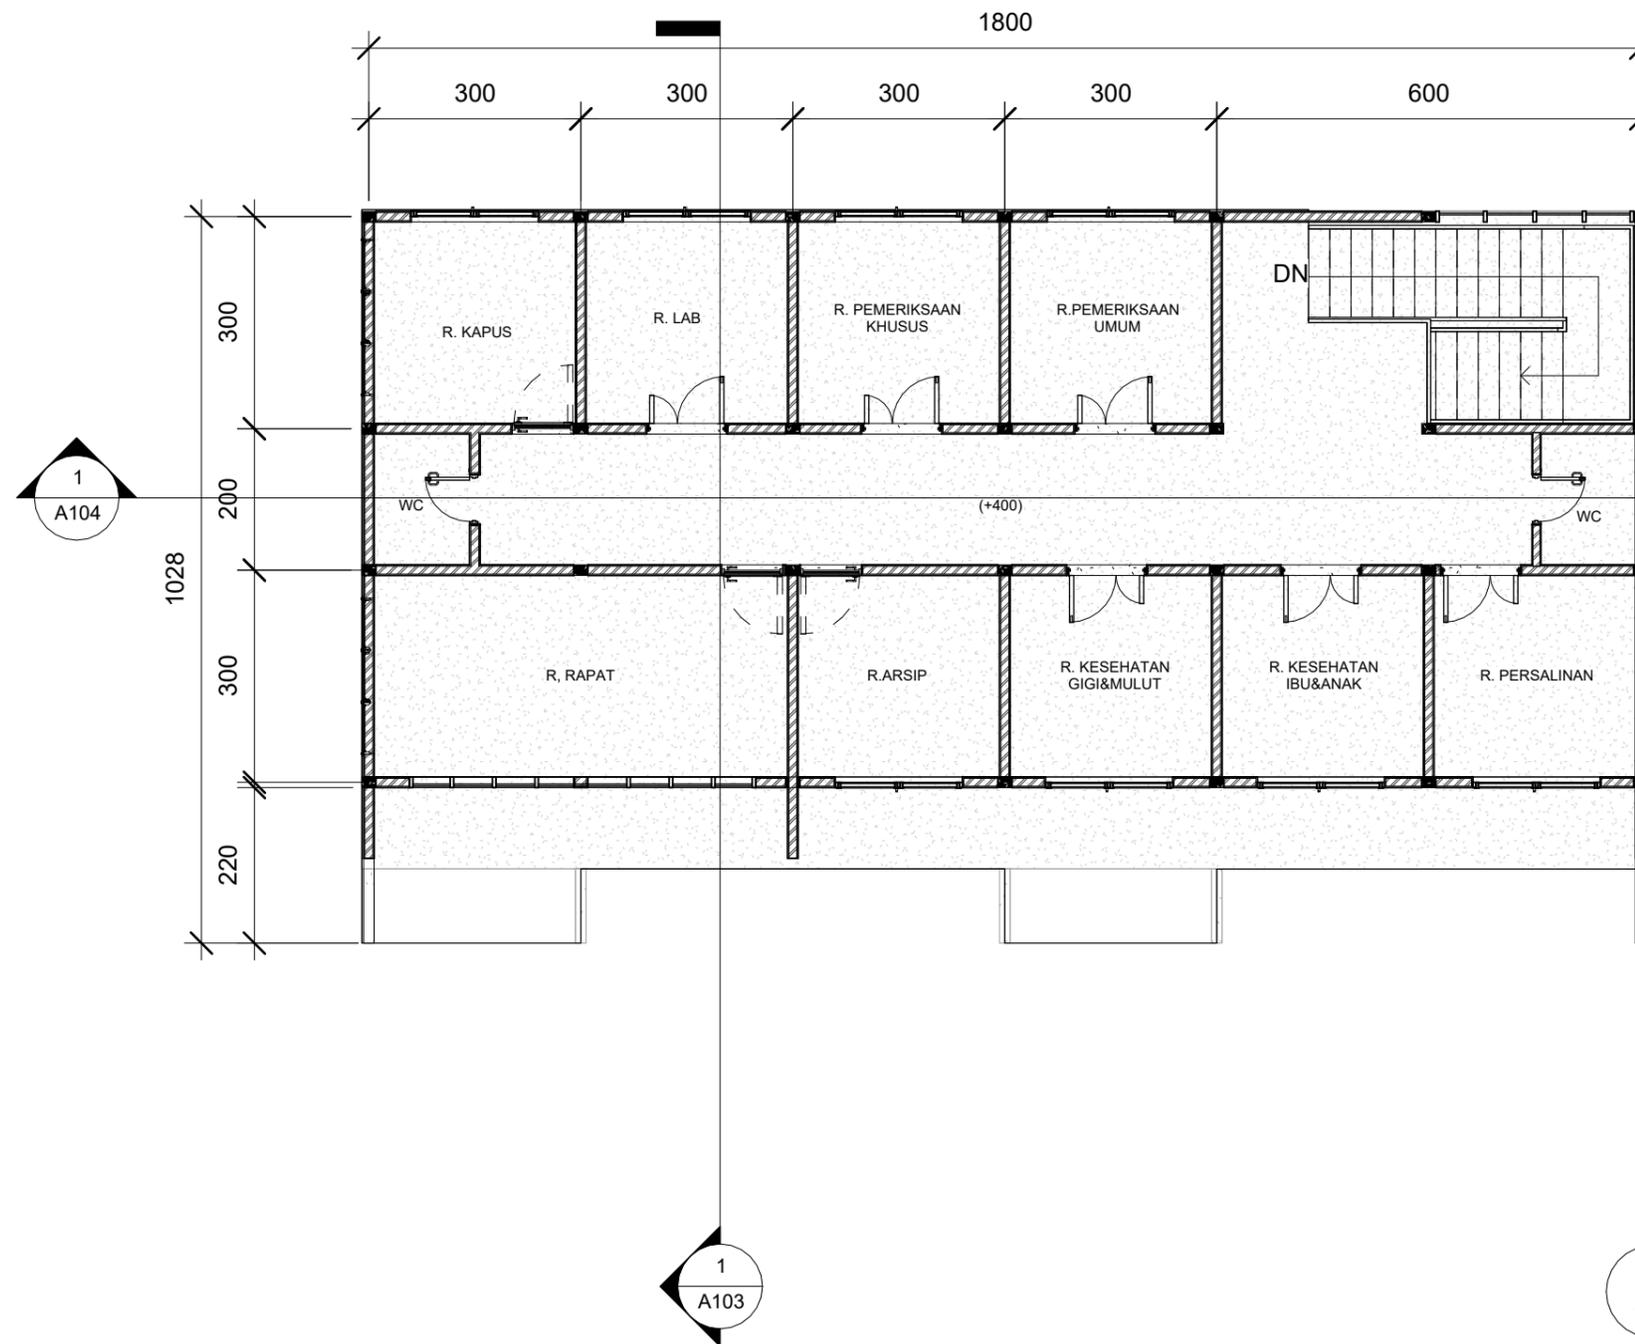

2 DENAH LANTAI 2
1 : 100


 ARSITEKTUR TEKNIK ASANUDDIN	TUGAS AKHIR PERANCANGAN (LBE PERANCANGAN PERUMAHAN DAN LINGKUNGAN PERMUKIMAN)	DOSEN PEMBIMBING Dr. Ir. Hj. Idawarni J. Asmal, MT Dr. H. Edward Syarif, ST., MT	MAHASISWA REZKY NURFADILAH SIHI D051181001	JUDUL TUGAS AKHIR PENERAPAN <i>GREEN ARCHITECTURE</i> PADA PERMUKIMAN PESISIR DI KOTA BAUBAU SULAWESI TENGGARA	NAMA GAMBAR DENAH	SKALA	NO. GAMBAR

Optimized using
trial version
www.balesio.com


TAMPAK DEPAN
 SKALA 1:60




TAMPAK BELAKANG
 SKALA 1:60

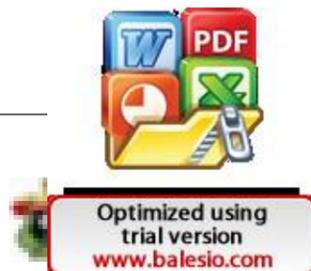

ARQUITEKTUR	TUGAS AKHIR PERANCANGAN (LBE PERANCANGAN PERUMAHAN DAN LINGKUNGAN PERMUKIMAN)	DOSEN PEMBIMBING	MAHASISWA/NIM	JUDUL TUGAS AKHIR	NAMA GAMBAR	SKALA	NO. HAL	PARAF/KETERANGAN
NUDDIN		Dr. Ir Hj. Idawarni J. Asmal, MT Dr. H. Edward Syarif, ST., MT	REZKY NURFADILAH SIHI D051181001	PENERAPAN <i>GREEN ARCHITECTURE</i> PADA PERMUKIMAN PESISIR DI KOTA BAUBAU SULAWESI TENGGARA	TAMPAK BANGUNAN	1:60		




TAMPAK S.KANAN
 SKALA 1:50





TAMPAK S.KIRI
 SKALA 1:50




Optimized using
 trial version
www.balesio.com

ARQUITEKTUR	TUGAS AKHIR PERANCANGAN (LBE PERANCANGAN PERUMAHAN DAN LINGKUNGAN PERMUKIMAN)	DOSEN PEMBIMBING	MAHASISWA/NIM	JUDUL TUGAS AKHIR	NAMA GAMBAR	SKALA	NO. HAL	PARAF/KETERANGAN
MUDDIN		Dr. Ir Hj. Idawarni J. Asmal, MT Dr. H. Edward Syarif, ST., MT	REZKY NURFADILAH SIHI D051181001	PENERAPAN <i>GREEN ARCHITECTURE</i> PADA PERMUKIMAN PESISIR DI KOTA BAUBAU SULAWESI TENGGARA	TAMPAK BANGUNAN	1:50		

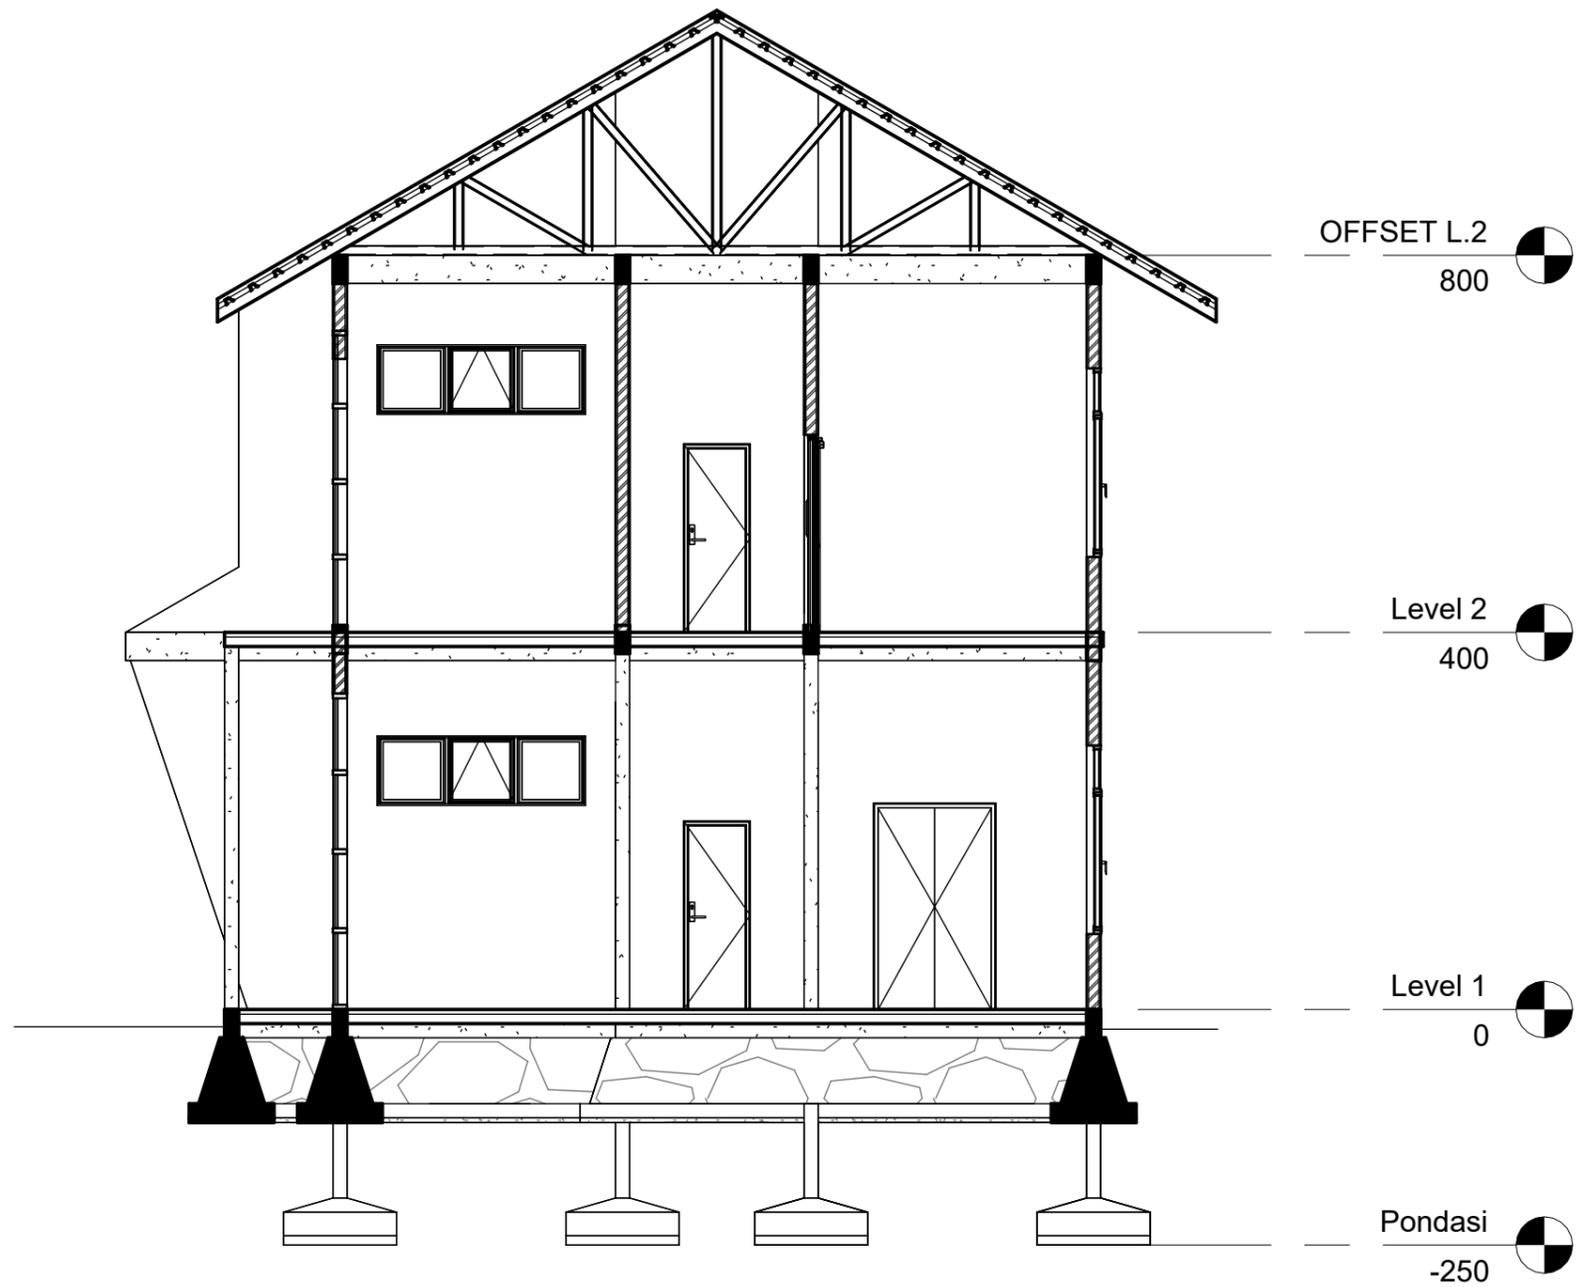


1 POT A-A
1 : 75

 ARSITEKTUR TEKNIK ASANUDDIN	TUGAS AKHIR PERANCANGAN (LBE PERANCANGAN PERUMAHAN DAN LINGKUNGAN PERMUKIMAN)	DOSEN PEMBIMBING	MAHASISWA	JUDUL TUGAS AKHIR	NAMA GAMBAR	SKALA	NO. GAMBAR
Optimized using trial version www.balesio.com		Dr. Ir. Hj. Idawarni J. Asmal, MT Dr. H. Edward Syarif, ST., MT	REZKY NURFADILAH SIHI D051181001	PENERAPAN <i>GREEN ARCHITECTURE</i> PADA PERMUKIMAN PESISIR DI KOTA BAUBAU SULAWESI TENGARA	TAMPAK POTONGAN		

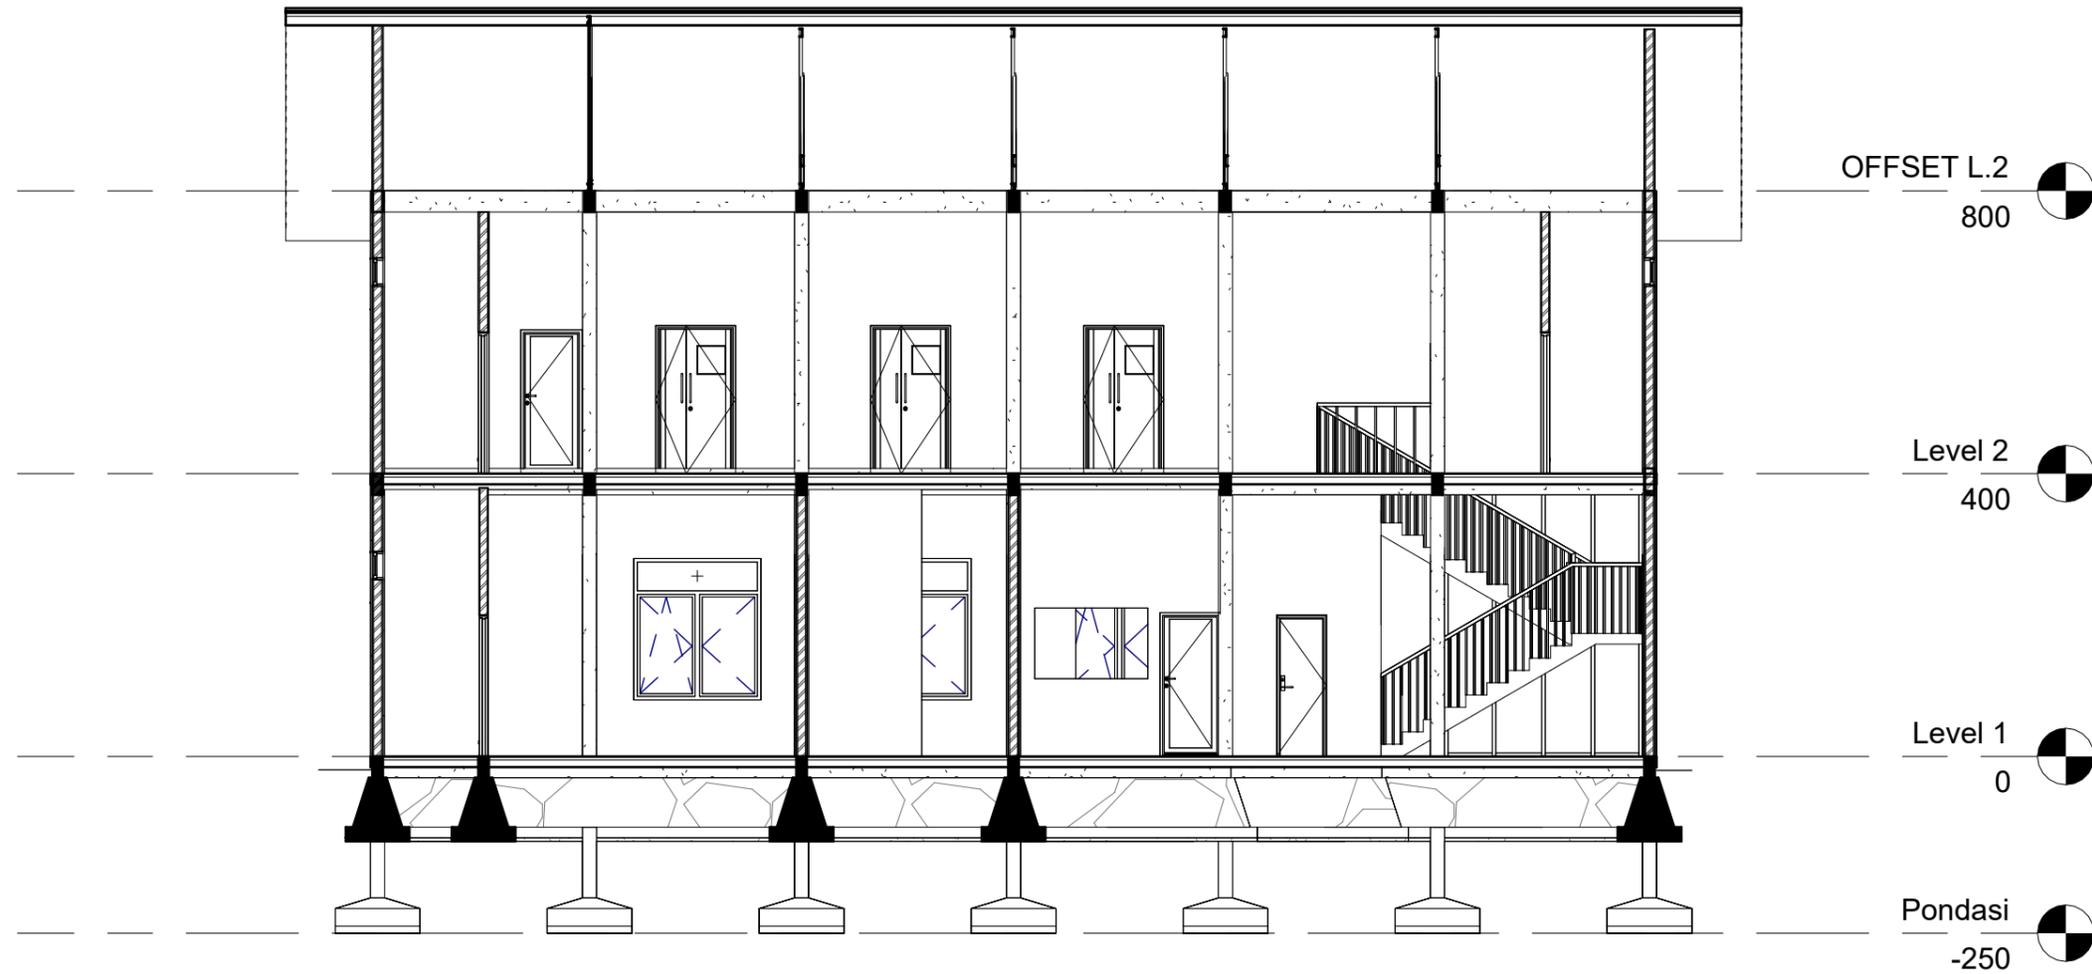


1 POT B-B
1 : 100

		DOSEN PEMBIMBING	MAHASISWA	JUDUL TUGAS AKHIR	NAMA GAMBAR	SKALA	NO. GAMBAR
 <p>ARSITEKTUR TEKNIK ASANUDDIN</p>	<p>TUGAS AKHIR PERANCANGAN (LBE PERANCANGAN PERUMAHAN DAN LINGKUNGAN PERMUKIMAN)</p>	<p>Dr. Ir. Hj. Idawarni J. Asmal, MT Dr. H. Edward Syarif, ST., MT</p>	<p>REZKY NURFADILAH SIHI D051181001</p>	<p>PENERAPAN <i>GREEN ARCHITECTURE</i> PADA PERMUKIMAN PESISIR DI KOTA BAUBAU SULAWESI TENGARA</p>	<p>TAMPAK POTONGAN</p>		

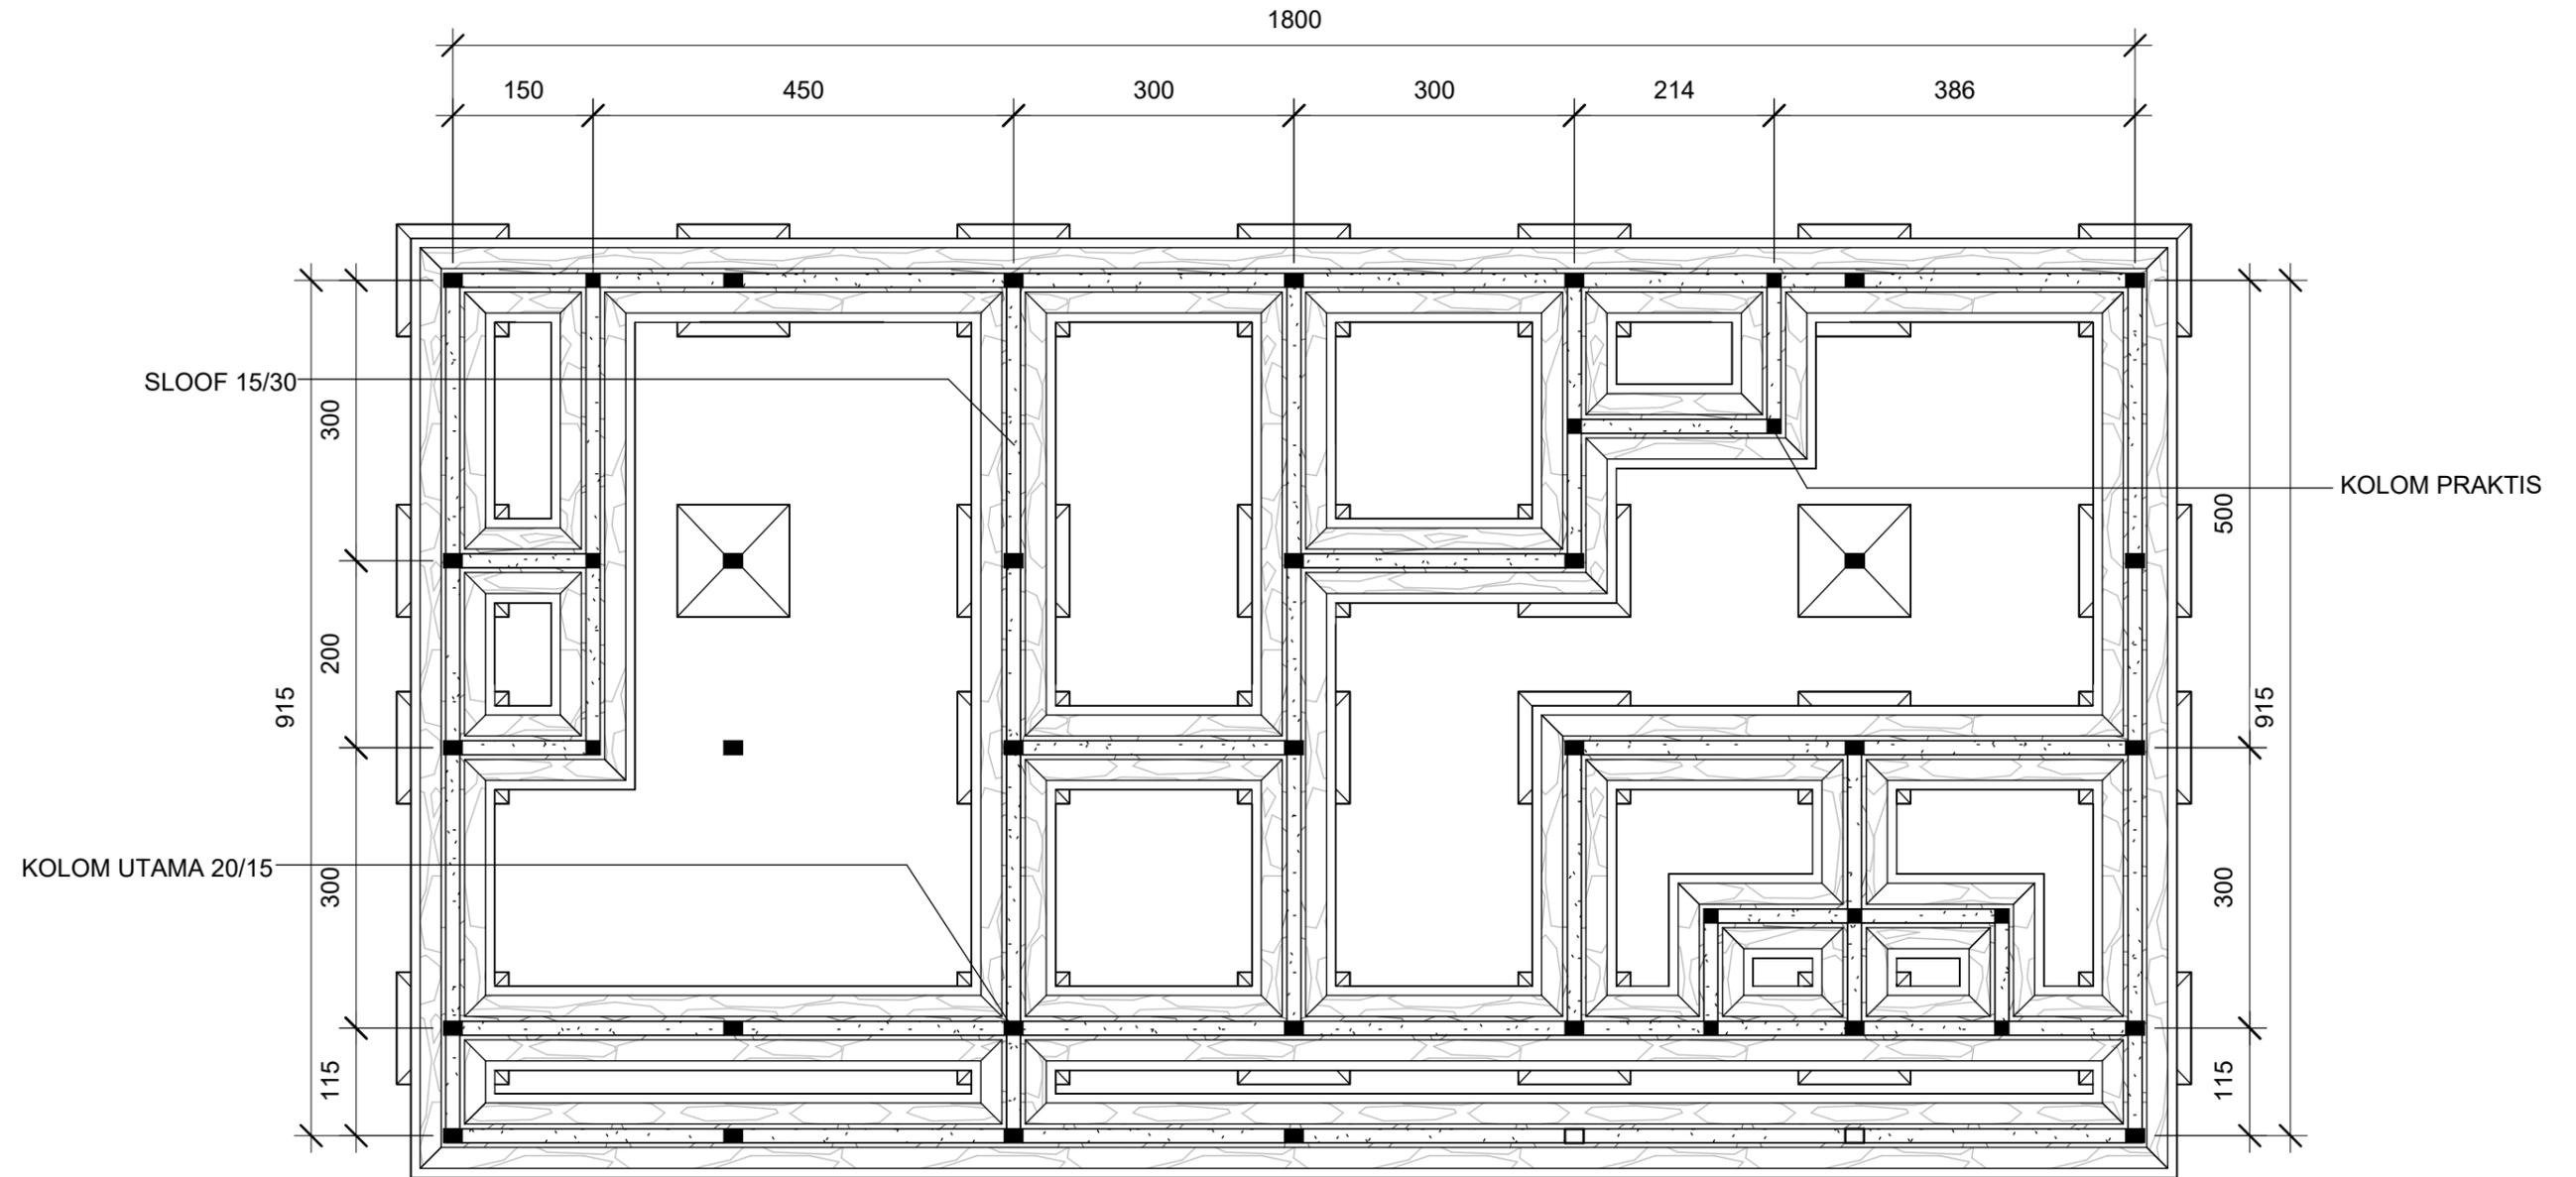


1 RENCANA PERLETAKAN SLOOF DAN KOLOM L.1
1 : 75

 <p>Optimized using trial version www.balesio.com</p>	<p>ARSITEKTUR TEKNIK ASANUDDIN</p> <p>TUGAS AKHIR PERANCANGAN (LBE PERANCANGAN PERUMAHAN DAN LINGKUNGAN PERMUKIMAN)</p>	DOSEN PEMBIMBING	MAHASISWA	JUDUL TUGAS AKHIR	NAMA GAMBAR	SKALA	NO. GAMBAR
		<p>Dr. Ir. Hj. Idawarni J. Asmal, MT Dr. H. Edward Syarif, ST., MT</p>	<p>REZKY NURFADILAH SIHI D051181001</p>	<p>PENERAPAN <i>GREEN ARCHITECTURE</i> PADA PERMUKIMAN PESISIR DI KOTA BAUBAU SULAWESI TENGGARA</p>	<p>RENCANA KOLOM DAN BALOK</p>		

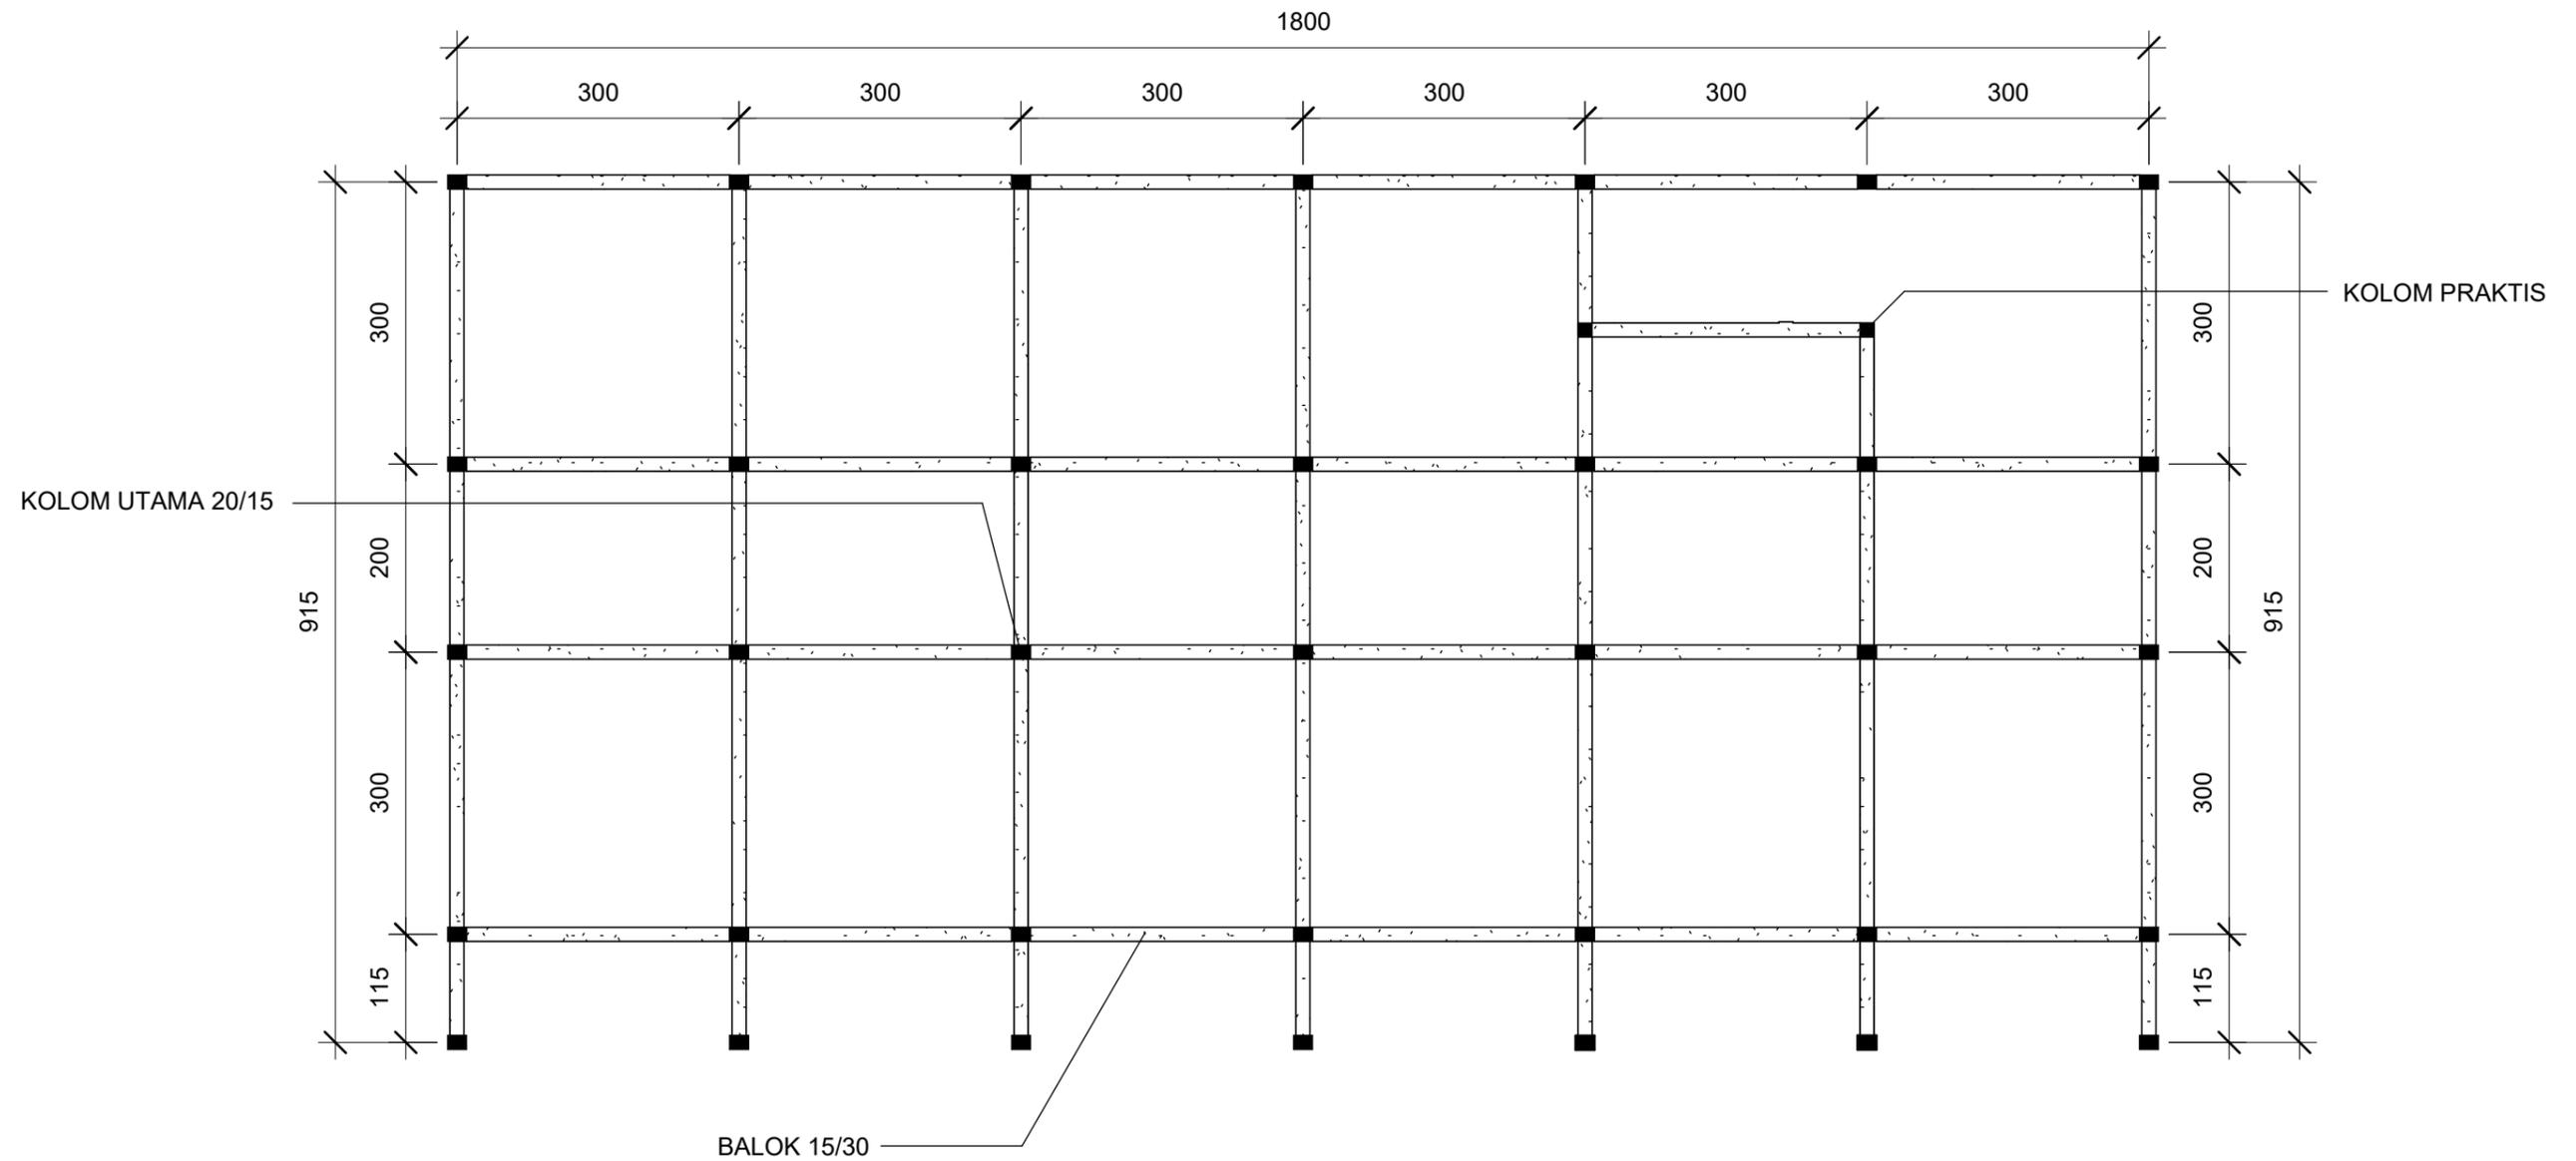

① RENCANA PERLETAKAN KOLOM DAN BALOK L.2
1 : 75


 ARSITEKTUR TEKNIK ASANUDDIN	TUGAS AKHIR PERANCANGAN (LBE PERANCANGAN PERUMAHAN DAN LINGKUNGAN PERMUKIMAN)	DOSEN PEMBIMBING	MAHASISWA	JUDUL TUGAS AKHIR	NAMA GAMBAR	SKALA	NO. GAMBAR
		Dr. Ir. Hj. Idawarni J. Asmal, MT Dr. H. Edward Syarif, ST., MT	REZKY NURFADILAH SIHI D051181001	PENERAPAN <i>GREEN ARCHITECTURE</i> PADA PERMUKIMAN PESISIR DI KOTA BAUBAU SULAWESI TENGARA	RENCANA KOLOM DAN BALOK		

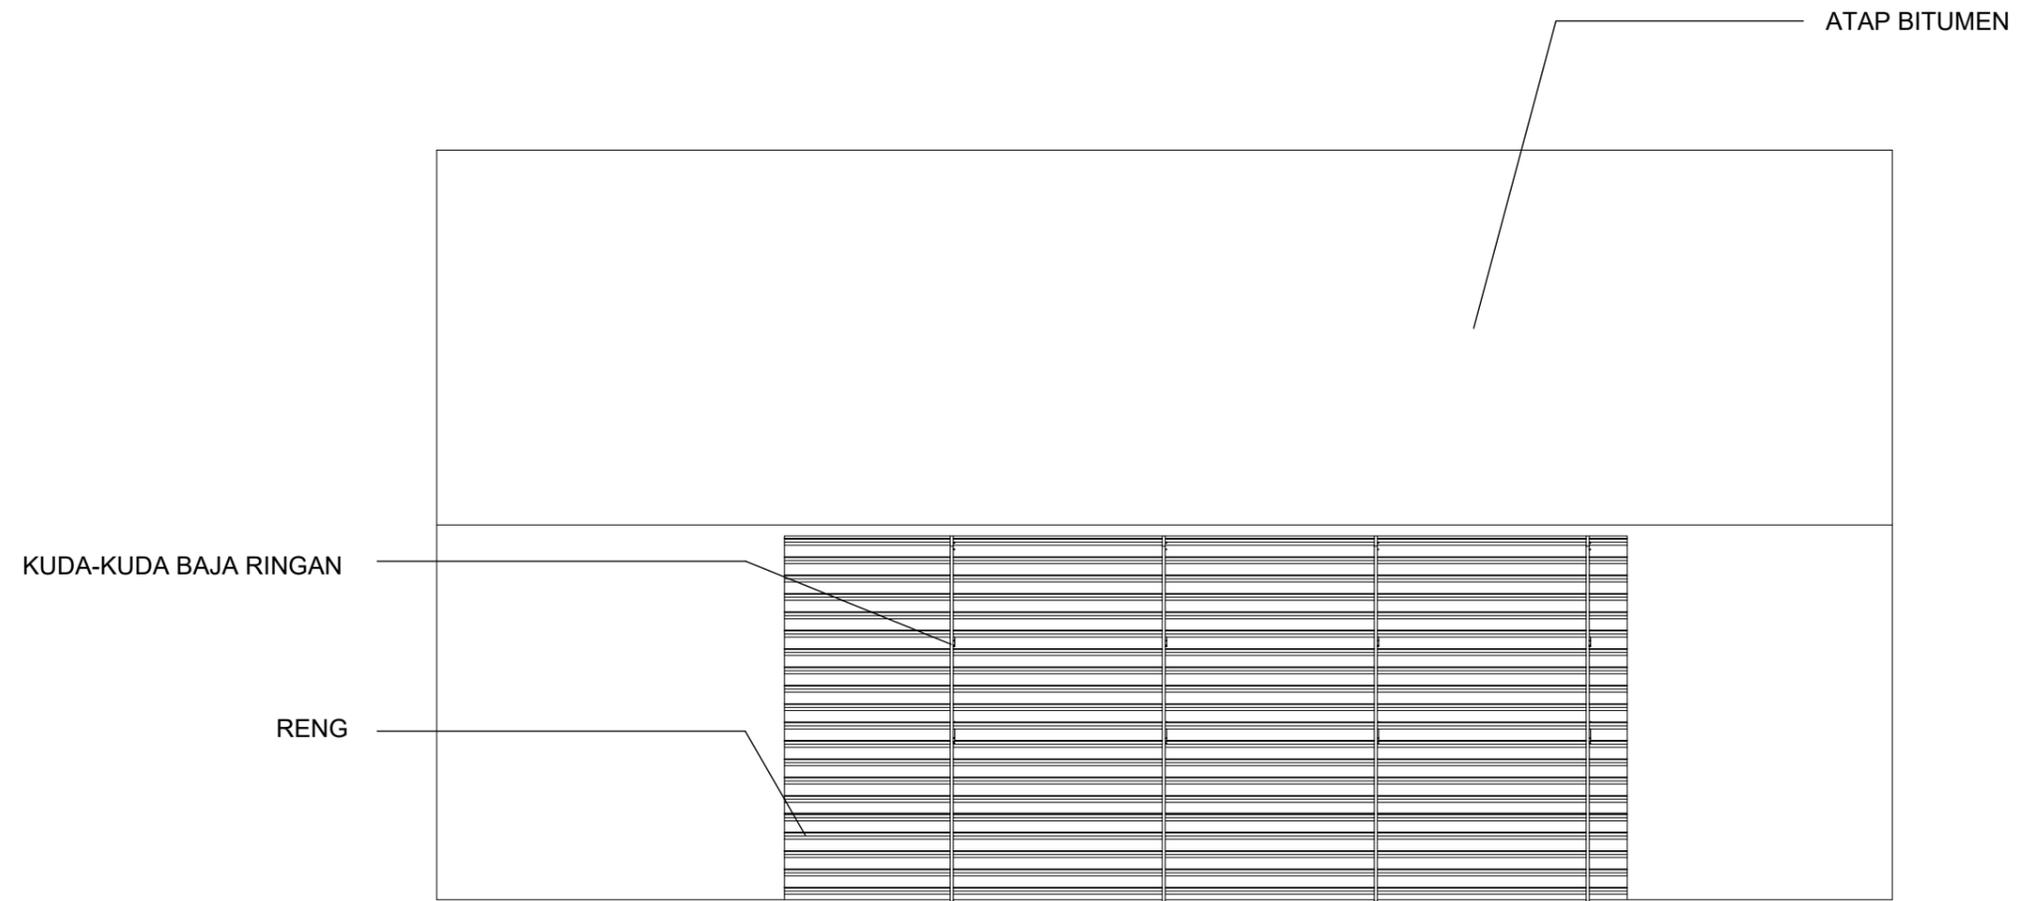

1 RENCANA ATAP
1 : 100

		DOSEN PEMBIMBING	MAHASISWA	JUDUL TUGAS AKHIR	NAMA GAMBAR	SKALA	NO. GAMBAR
 ARSITEKTUR TEKNIK ASANUDDIN Optimized using trial version www.balesio.com	TUGAS AKHIR PERANCANGAN (LBE PERANCANGAN PERUMAHAN DAN LINGKUNGAN PERMUKIMAN)	Dr. Ir. Hj. Idawarni J. Asmal, MT Dr. H. Edward Syarif, ST., MT	REZKY NURFADILAH SIHI D051181001	PENERAPAN <i>GREEN ARCHITECTURE</i> PADA PERMUKIMAN PESISIR DI KOTA BAUBAU SULAWESI TENGGARA	RENCANA ATAP		

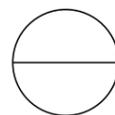



DENAH INTERIOR PUSKESMAS L.1
 SKALA 1:100



Optimized using
 trial version
www.balesio.com

ARQUITEKTUR	TUGAS AKHIR PERANCANGAN (LBE PERANCANGAN PERUMAHAN DAN LINGKUNGAN PERMUKIMAN)	DOSEN PEMBIMBING	MAHASISWA/NIM	JUDUL TUGAS AKHIR	NAMA GAMBAR	SKALA	NO. HAL	PARAF/KETERANGAN
MUHAMMAD NUDDIN		Dr. Ir Hj. Idawarni J. Asmal, MT Dr. H. Edward Syarif, ST., MT	REZKY NURFADILAH SIHI D051181001	PENERAPAN <i>GREEN</i> <i>ARCHITECTURE</i> PADA PERMUKIMAN PESISIR DI KOTA BAUBAU SULAWESI TENGGARA	DENAH INTERIOR	1:100		

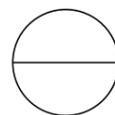


DENAH INTERIOR PUSKESMAS L.2
 SKALA 1:100




Optimized using
 trial version
www.balesio.com

ARHITECTUR	TUGAS AKHIR PERANCANGAN (LBE PERANCANGAN PERUMAHAN DAN LINGKUNGAN PERMUKIMAN)	DOSEN PEMBIMBING	MAHASISWA/NIM	JUDUL TUGAS AKHIR	NAMA GAMBAR	SKALA	NO. HAL	PARAF/KETERANGAN
NUDDIN		Dr. Ir Hj. Idawarni J. Asmal, MT Dr. H. Edward Syarif, ST., MT	REZKY NURFADILAH SIHI D051181001	PENERAPAN <i>GREEN ARCHITECTURE</i> PADA PERMUKIMAN PESISIR DI KOTA BAUBAU SULAWESI TENGGARA	DENAH INTERIOR	1:100		




Optimized using
trial version
www.balesio.com


FAKULTAS	TUGAS AKHIR PERANCANGAN DAN PERUBAHAN DAN LAMBUKUNAN (PERMUKAWAN)	DOSEN PEMBIMBING	MAHASISWANYA	JUDUL TUGAS AKHIR	NAMA DAMBAK	SKALA	NOMOR HAL	TAMBAH KETERANGAN
TEKNIK ARSITEKTUR		Dr. H. H. M. Mawardi, J. Arrol, MT Dr. H. Edward Syarif, ST., MT	REZKY MURYADILAH SH 0051181001	PENERAPAN GREEN ARCHITECTURE PADA PERUMAHAN PESISIR DI KOTA DAUHAU SULAWESI TENGGARA	PROYEKTIK BANGUNAN			

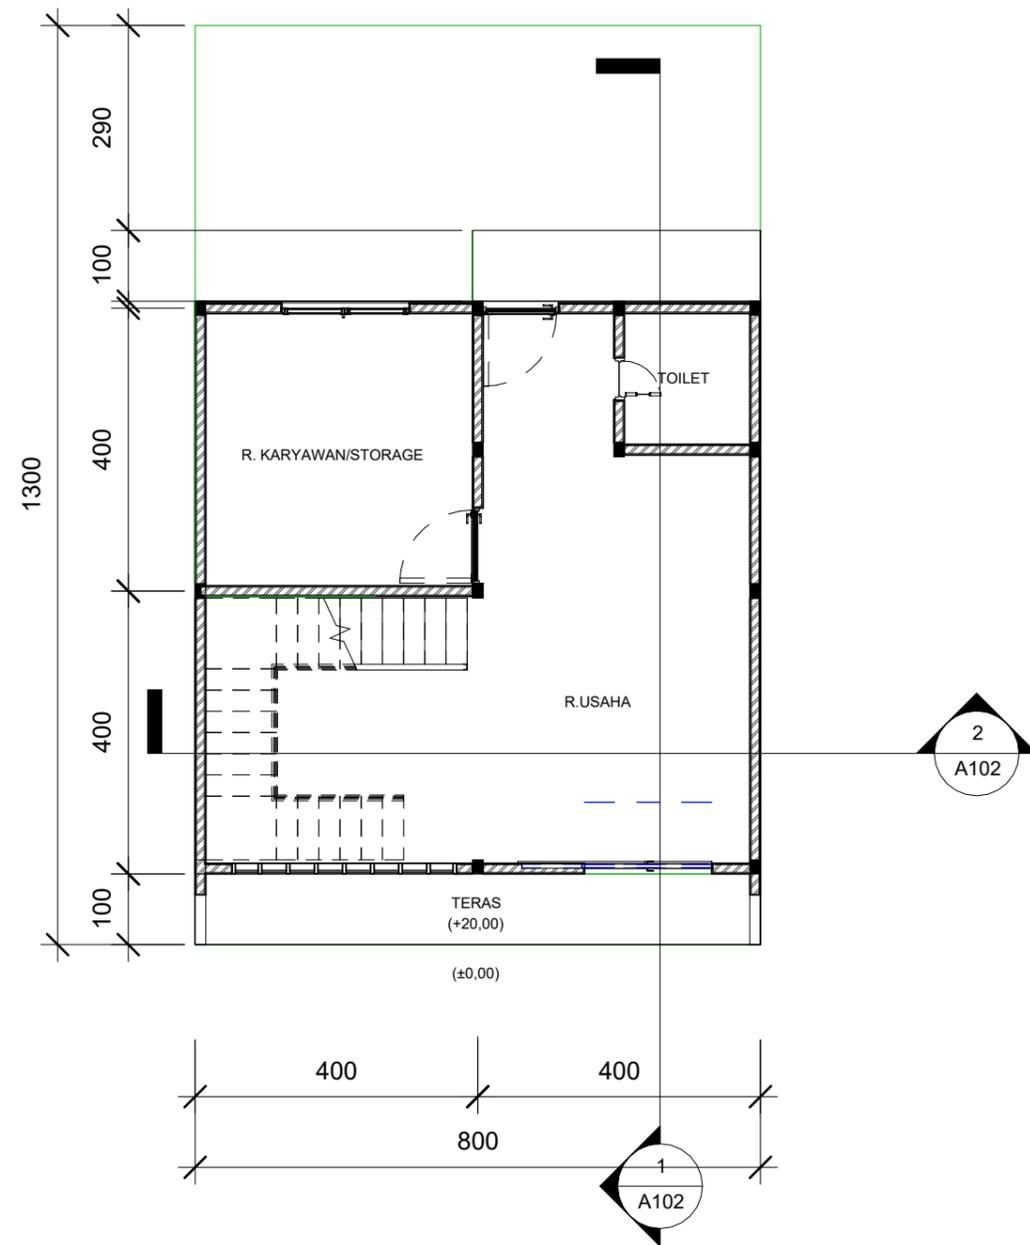

1 DENAH LANTAI 1
1 : 100

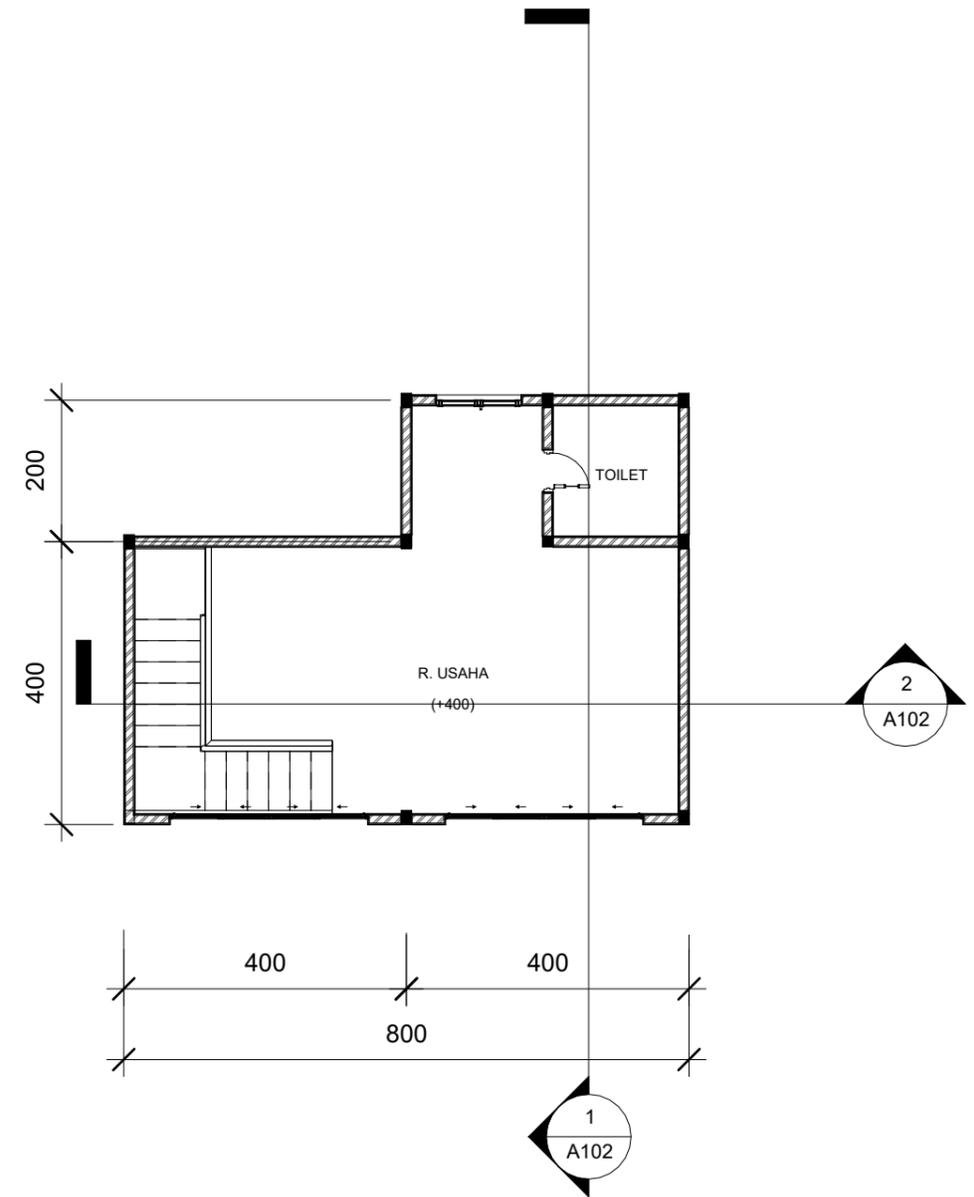

2 DENAH LANTAI 2
1 : 100

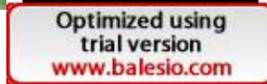 ARSITEKTUR TEKNIK ASANUDDIN	TUGAS AKHIR PERANCANGAN (LBE PERANCANGAN PERUMAHAN DAN LINGKUNGAN PERMUKIMAN)	DOSEN PEMBIMBING	MAHASISWA	JUDUL TUGAS AKHIR	NAMA GAMBAR	SKALA	NO. GAMBAR
		Dr. Ir. Hj. Idawarni J. Asmal, MT Dr. H. Edward Syarif, ST., MT	REZKY NURFADILAH SIHI D051181001	PENERAPAN <i>GREEN ARCHITECTURE</i> PADA PERMUKIMAN PESISIR DI KOTA BAUBAU SULAWESI TENGGARA	DENAH		




TAMPAK DEPAN
 SKALA 1:75


TAMPAK BELAKANG
 SKALA 1:75



Optimized using
 trial version
www.balesio.com

ARHITECTUR	TUGAS AKHIR PERANCANGAN (LBE PERANCANGAN PERUMAHAN DAN LINGKUNGAN PERMUKIMAN)	DOSEN PEMBIMBING	MAHASISWA/NIM	JUDUL TUGAS AKHIR	NAMA GAMBAR	SKALA	NO. HAL	PARAF/KETERANGAN
ARHITECTUR MUDDIN	TUGAS AKHIR PERANCANGAN (LBE PERANCANGAN PERUMAHAN DAN LINGKUNGAN PERMUKIMAN)	Dr. Ir Hj. Idawarni J. Asmal, MT Dr. H. Edward Syarif, ST., MT	REZKY NURFADILAH SIHI D051181001	PENERAPAN <i>GREEN ARCHITECTURE</i> PADA PERMUKIMAN PESISIR DI KOTA BAUBAU SULAWESI TENGGARA	TAMPAK BANGUNAN	1:75		






TAMPAK S. KANAN
 SKALA 1:80


TAMPAK S. KIRI
 SKALA 1:80



Optimized using
 trial version
www.balesio.com


ARHITECTUR	TUGAS AKHIR PERANCANGAN (LBE PERANCANGAN PERUMAHAN DAN LINGKUNGAN PERMUKIMAN)	DOSEN PEMBIMBING	MAHASISWA/NIM	JUDUL TUGAS AKHIR	NAMA GAMBAR	SKALA	NO. HAL	PARAF/KETERANGAN
ARHITECTUR MUDDIN		Dr. Ir Hj. Idawarni J. Asmal, MT Dr. H. Edward Syarif, ST., MT	REZKY NURFADILAH SIHI D051181001	PENERAPAN <i>GREEN</i> <i>ARCHITECTURE</i> PADA PERMUKIMAN PESISIR DI KOTA BAUBAU SULAWESI TENGGARA	TAMPAK BANGUNAN	1:80		

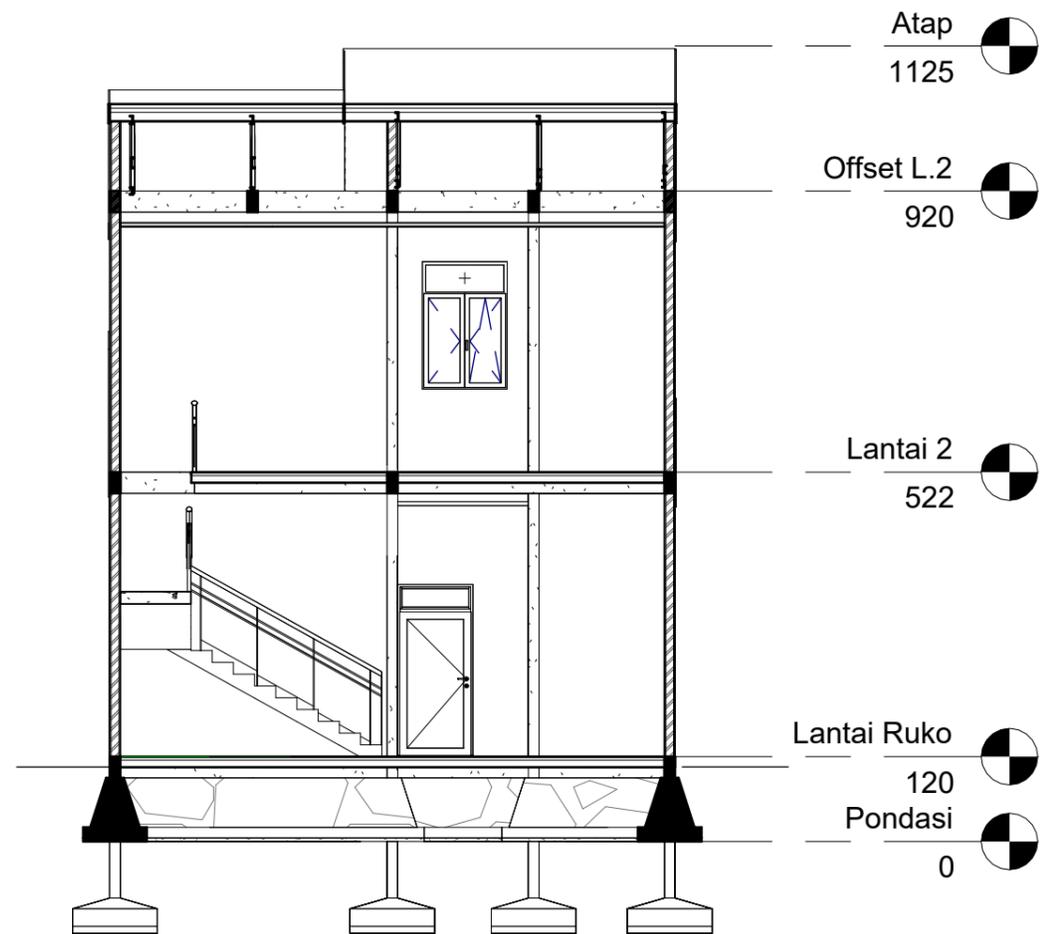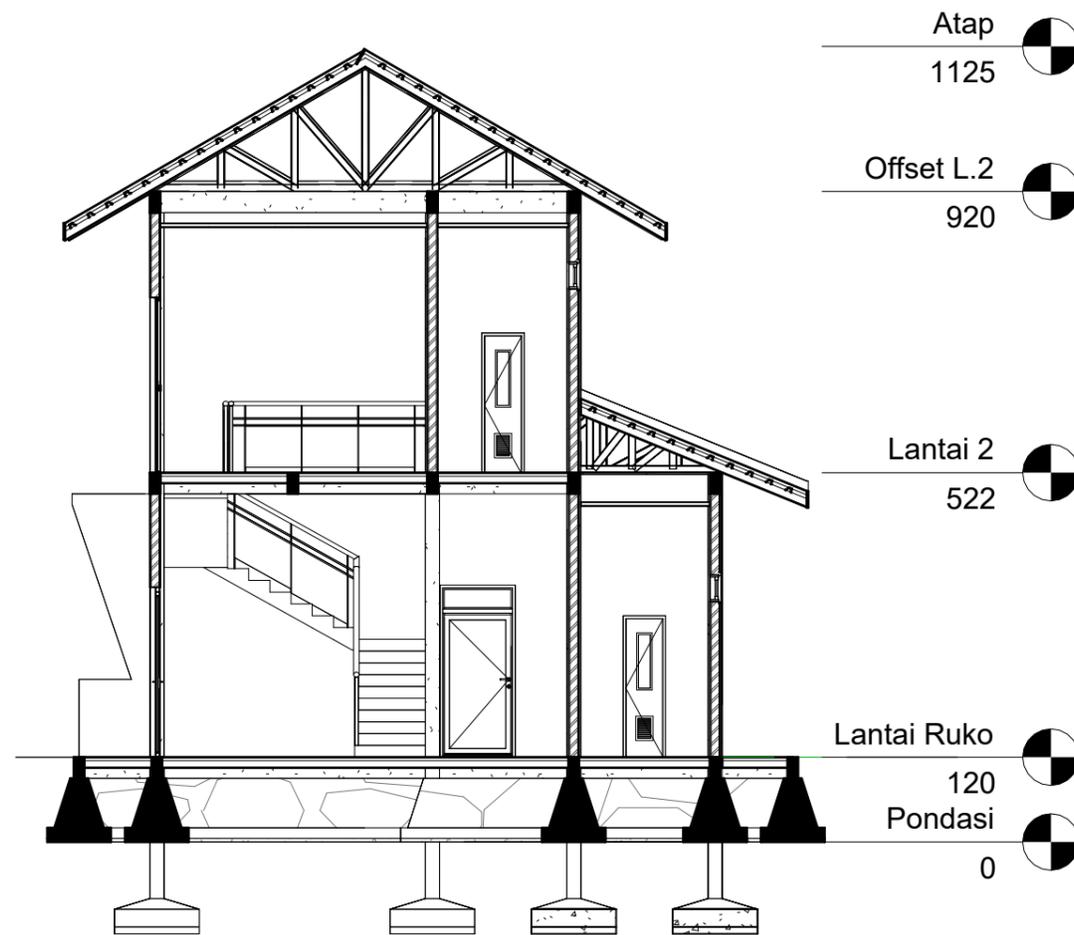

1 POT A-A
1 : 100


2 POT B-B
1 : 100

 ARSITEKTUR TEKNIK ASANUDDIN	TUGAS AKHIR PERANCANGAN (LBE PERANCANGAN PERUMAHAN DAN LINGKUNGAN PERMUKIMAN)	DOSEN PEMBIMBING Dr. Ir. Hj. Idawarni J. Asmal, MT Dr. H. Edward Syarif, ST., MT	MAHASISWA REZKY NURFADILAH SIHI D051181001	JUDUL TUGAS AKHIR PENERAPAN <i>GREEN ARCHITECTURE</i> PADA PERMUKIMAN PESISIR DI KOTA BAUBAU SULAWESI TENGARA	NAMA GAMBAR TAMPAK POTONGAN	SKALA	NO. GAMBAR
Optimized using trial version www.balesio.com							

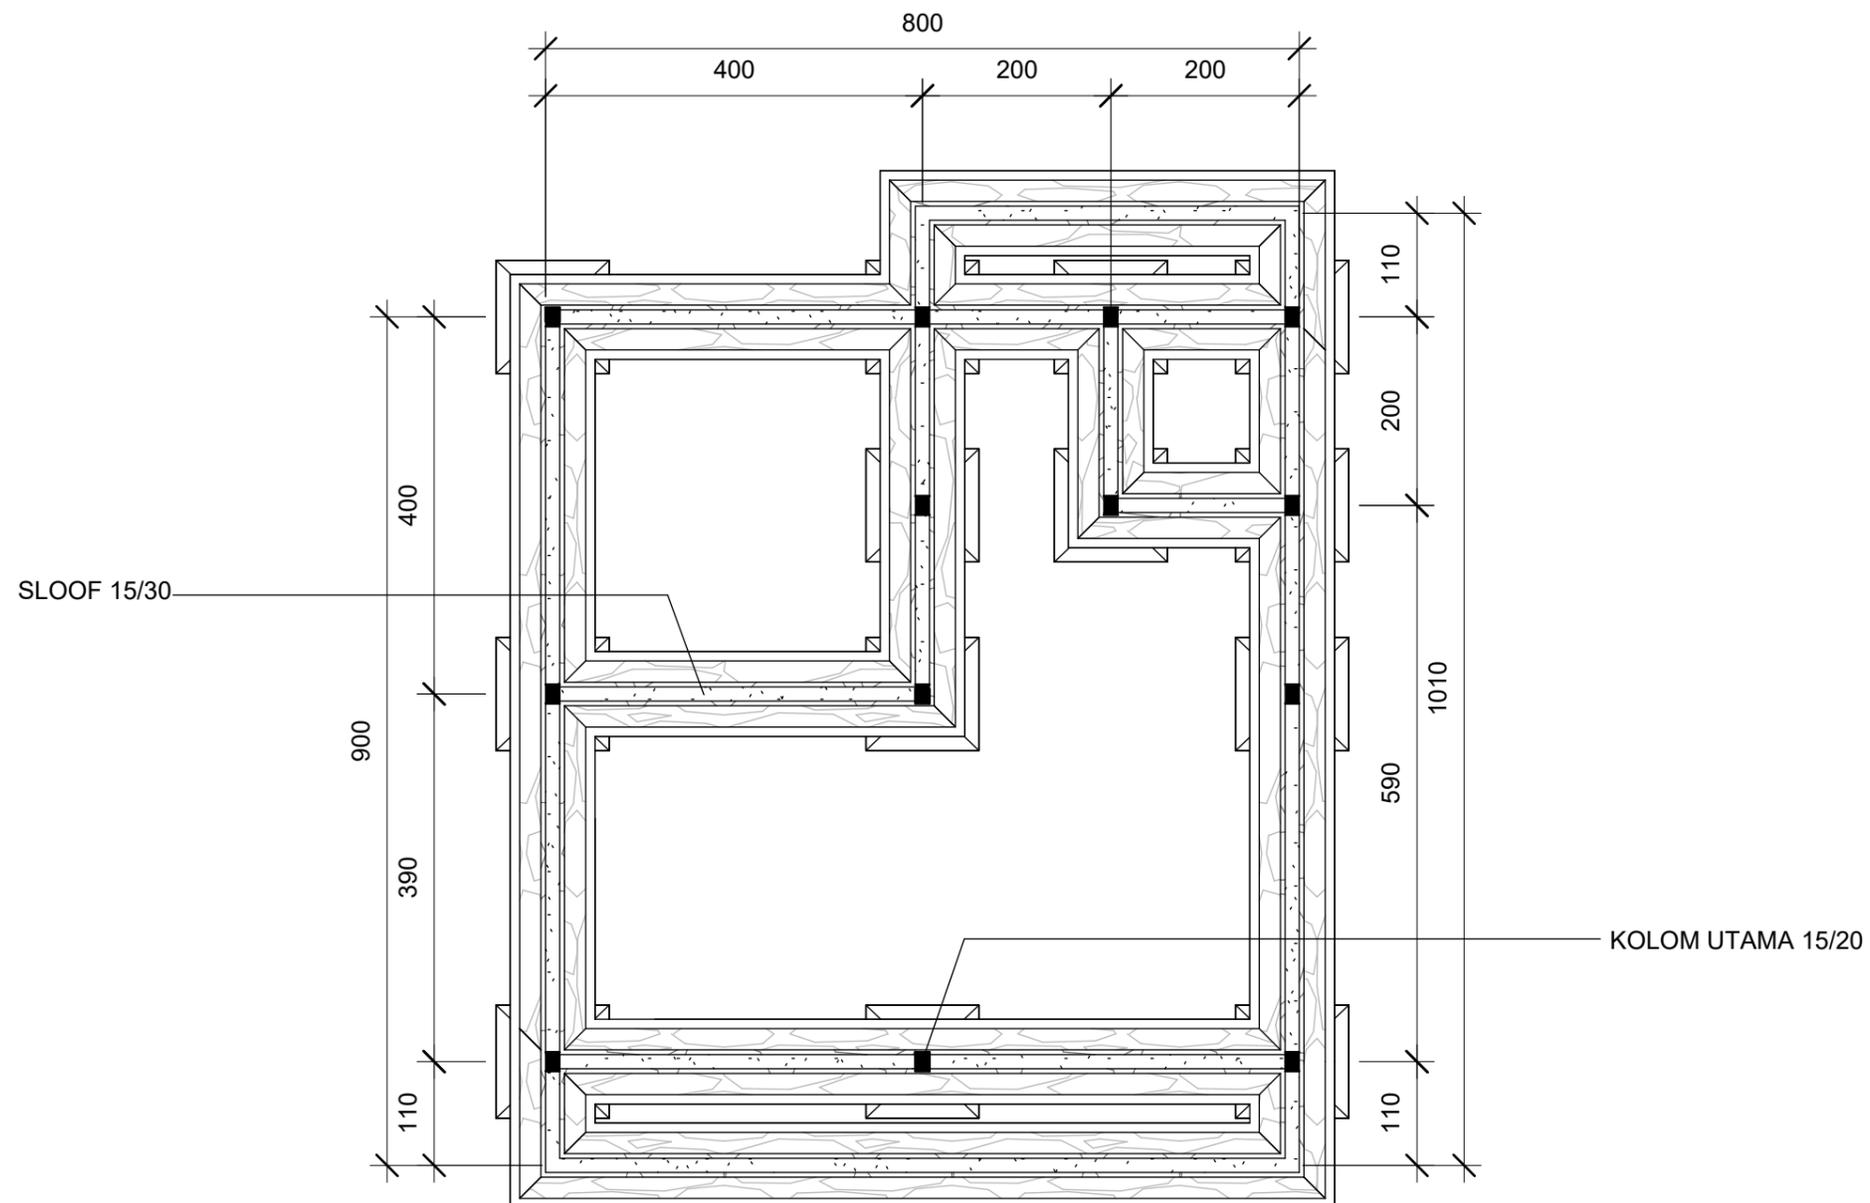



1 RENCANA PERLETAKAN KOLOM DAN BALOK L.1
1 : 75

 ARSITEKTUR TEKNIK ASANUDDIN	TUGAS AKHIR PERANCANGAN (LBE PERANCANGAN PERUMAHAN DAN LINGKUNGAN PERMUKIMAN)	DOSEN PEMBIMBING	MAHASISWA	JUDUL TUGAS AKHIR	NAMA GAMBAR	SKALA	NO. GAMBAR
		Dr. Ir. Hj. Idawarni J. Asmal, MT Dr. H. Edward Syarif, ST., MT	REZKY NURFADILAH SIHI D051181001	PENERAPAN <i>GREEN ARCHITECTURE</i> PADA PERMUKIMAN PESISIR DI KOTA BAUBAU SULAWESI TENGARA	RENCANA PERLETAKAN KOLOM DAN BALOK		

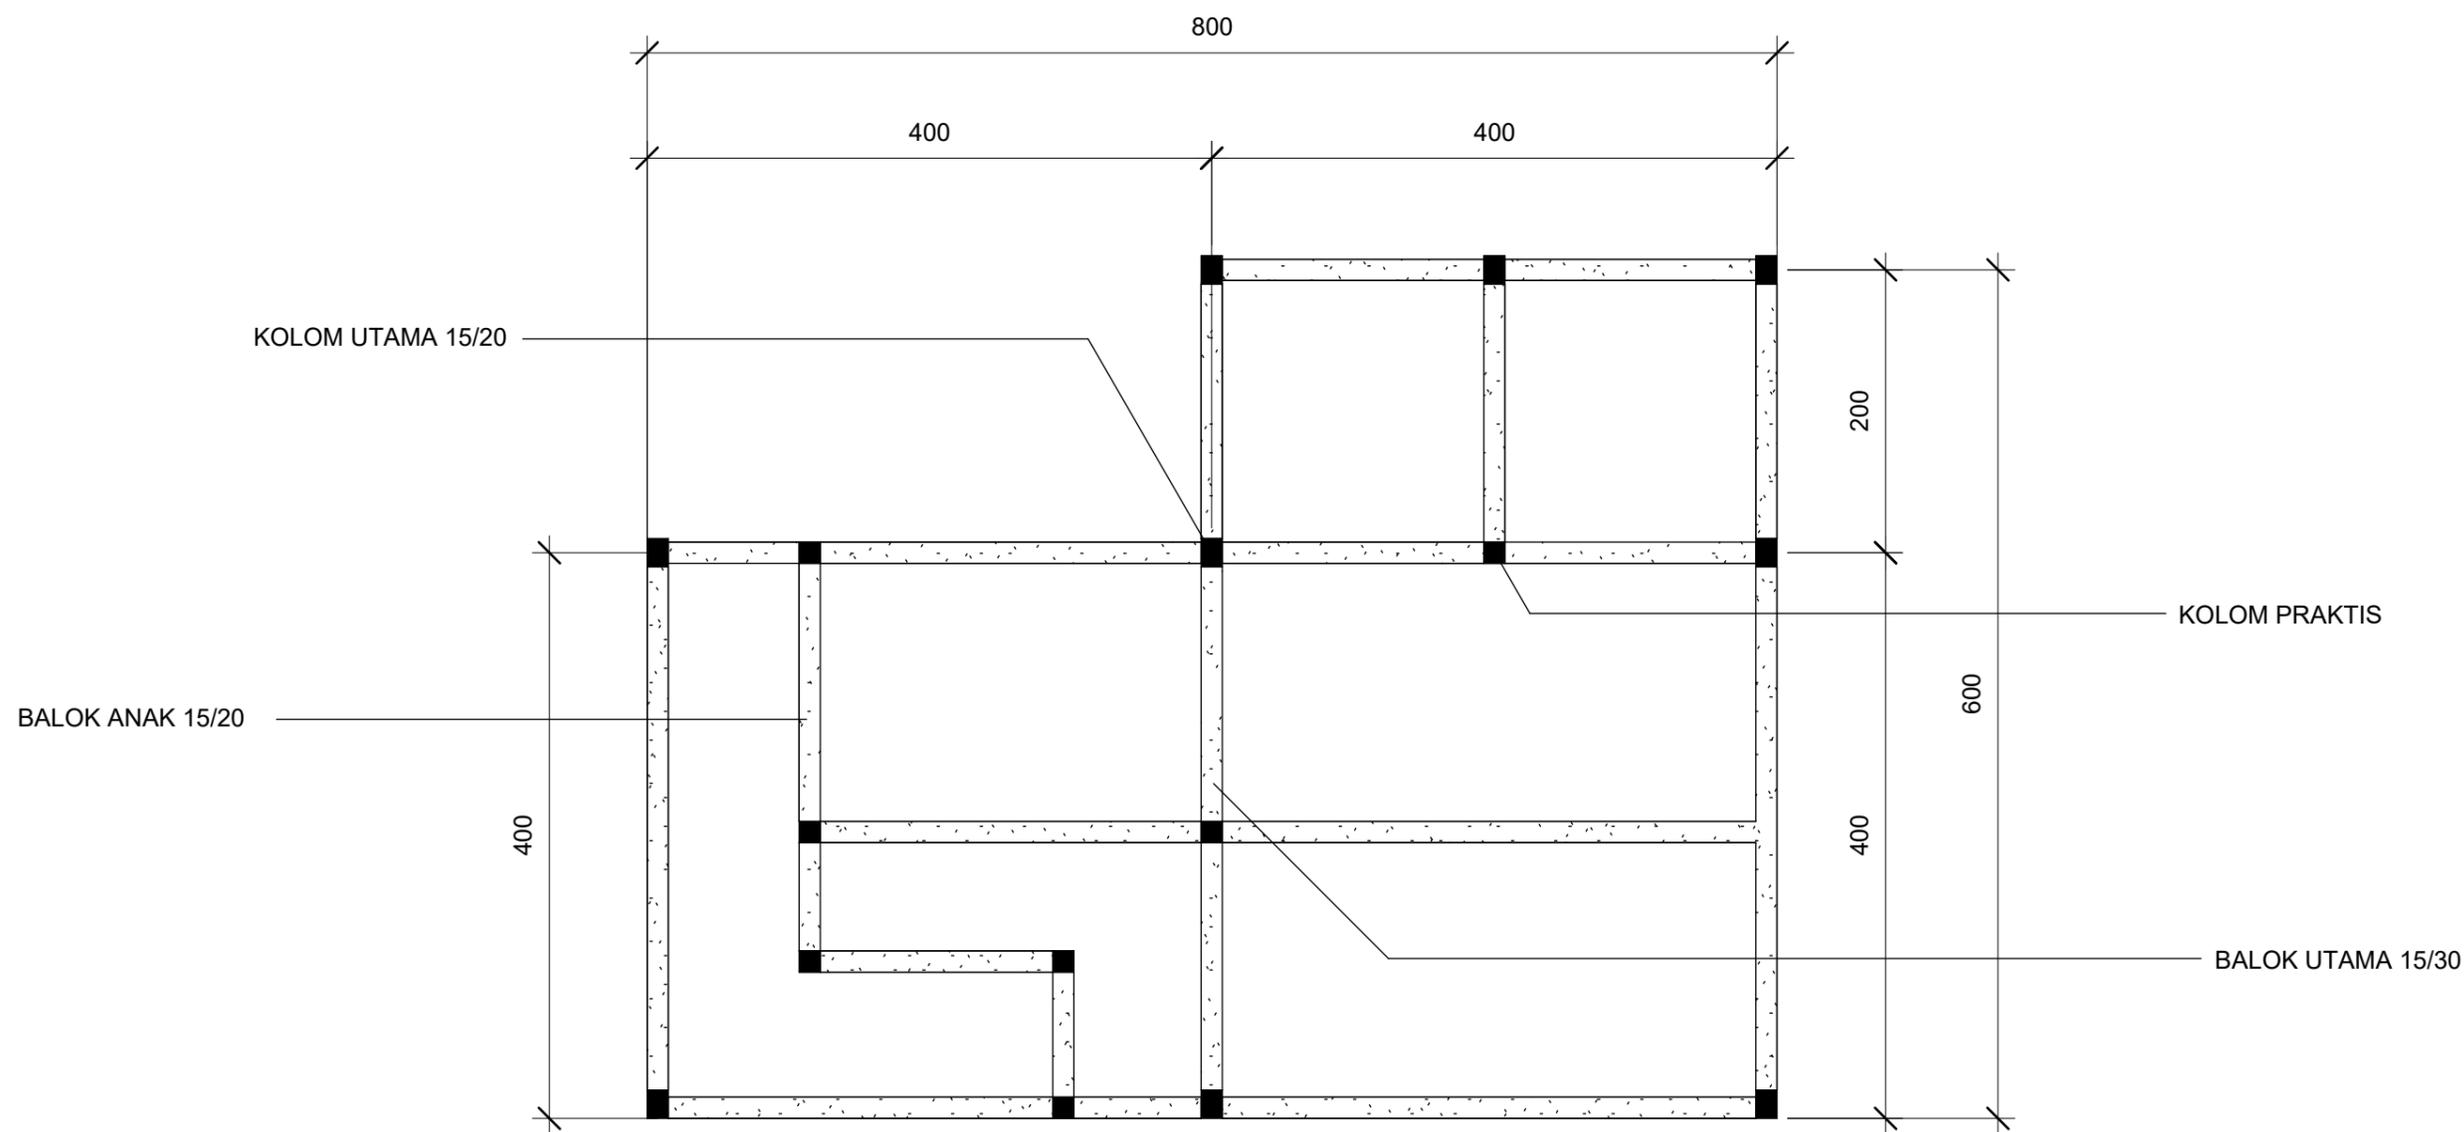

① RENCANA PERLETAKAN KOLOM DAN BALOK L.2
1 : 50

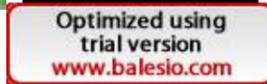 ARSITEKTUR TEKNIK ASANUDDIN	TUGAS AKHIR PERANCANGAN (LBE PERANCANGAN PERUMAHAN DAN LINGKUNGAN PERMUKIMAN)	DOSEN PEMBIMBING	MAHASISWA	JUDUL TUGAS AKHIR	NAMA GAMBAR	SKALA	NO. GAMBAR
	TUGAS AKHIR PERANCANGAN (LBE PERANCANGAN PERUMAHAN DAN LINGKUNGAN PERMUKIMAN)	Dr. Ir. Hj. Idawarni J. Asmal, MT Dr. H. Edward Syarif, ST., MT	REZKY NURFADILAH SIHI D051181001	PENERAPAN <i>GREEN ARCHITECTURE</i> PADA PERMUKIMAN PESISIR DI KOTA BAUBAU SULAWESI TENGARA	RENCANA PERLETAKAN KOLOM DAN BALOK		

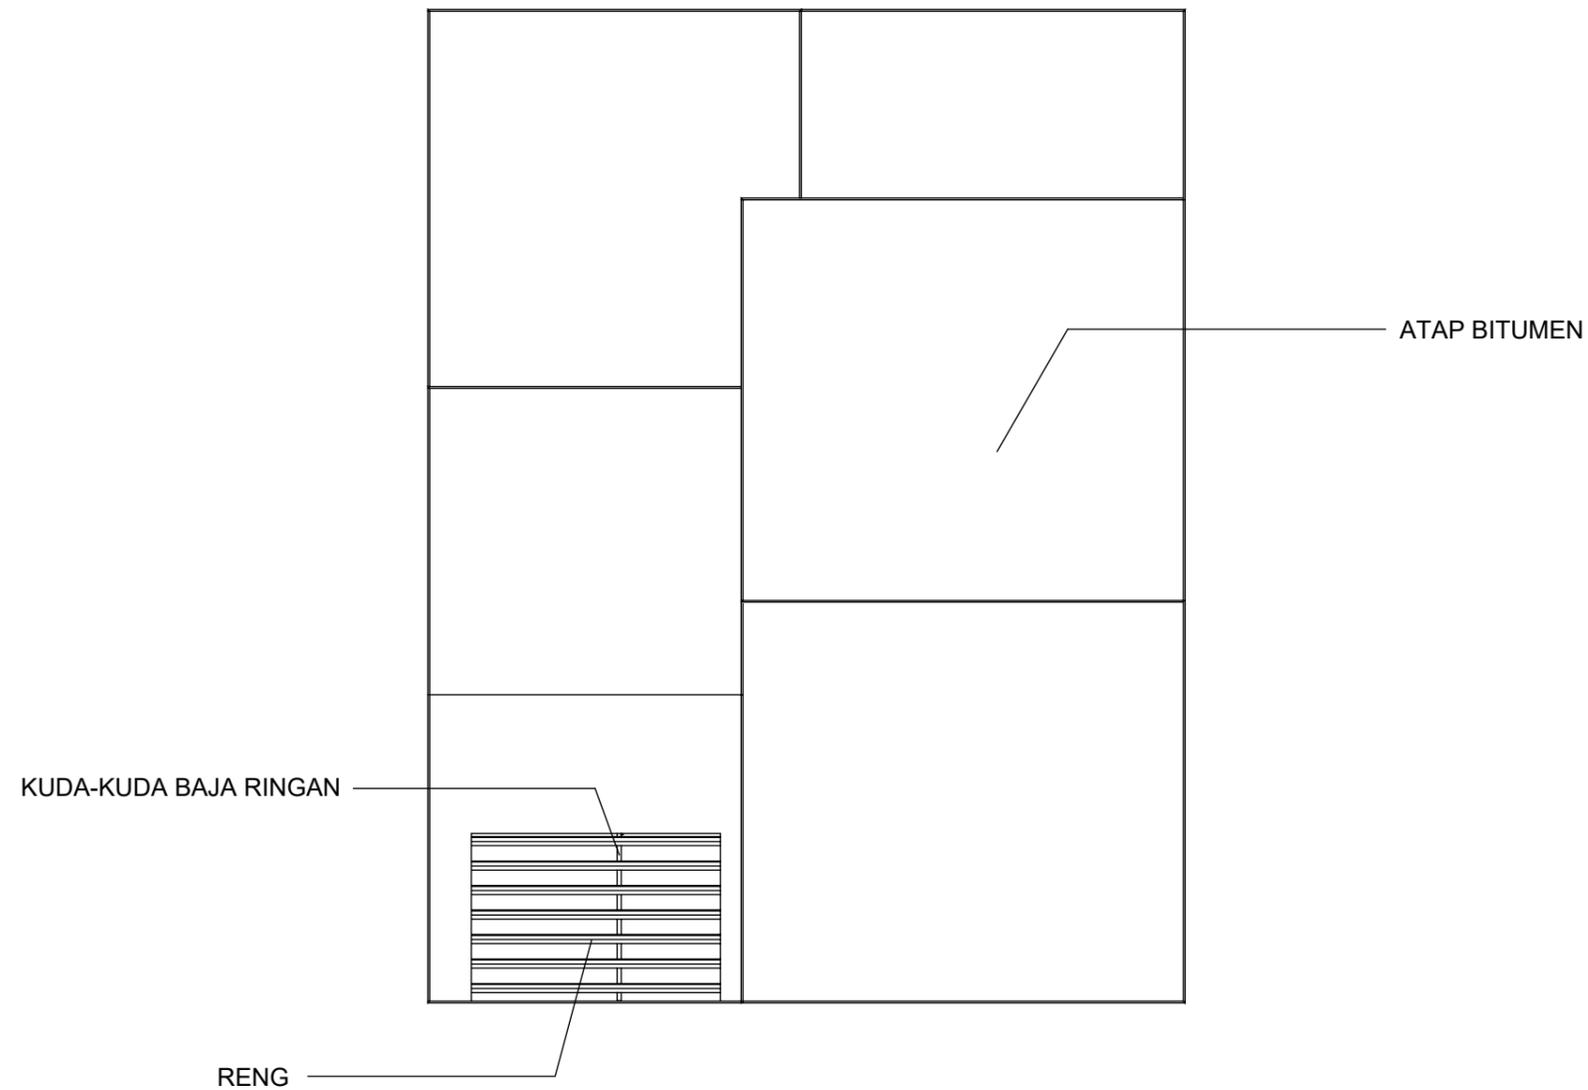

① RENCANA ATAP
1:75


		DOSEN PEMBIMBING	MAHASISWA	JUDUL TUGAS AKHIR	NAMA GAMBAR	SKALA	NO. GAMBAR
 ARSITEKTUR TEKNIK ASANUDDIN	TUGAS AKHIR PERANCANGAN (LBE PERANCANGAN PERUMAHAN DAN LINGKUNGAN PERMUKIMAN)	Dr. Ir. Hj. Idawarni J. Asmal, MT Dr. H. Edward Syarif, ST., MT	REZKY NURFADILAH SIHI D051181001	PENERAPAN <i>GREEN ARCHITECTURE</i> PADA PERMUKIMAN PESISIR DI KOTA BAUBAU SULAWESI TENGGERA	RENCANA ATAP		



DENAH RUKO L.1
SKALA 1:80



DENAH RUKO L.2
SKALA 1:80

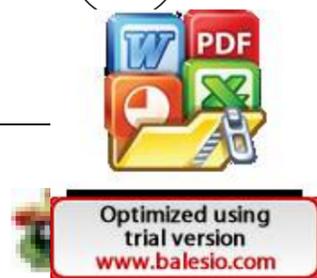


NO. HAL	PARAF/KETERANGAN	SKALA	NAMA GAMBAR	JUDUL TUGAS AKHIR	MAHASISWA/NIM	DOSEN PEMBIMBING	TUGAS AKHIR PERANCANGAN (LBE PERANCANGAN PERUMAHAN DAN LINGKUNGAN PERMUKIMAN)	LEKTUR
		1:80	DENAH INTERIOR	PENERAPAN GREEN ARCHITECTURE PADA PERMUKIMAN PESISIR DI KOTA BAUBAU SULAWESI TENGGARA	REZKY NURFADILAH SIHI D051181001	Dr. Ir Hj. Idawarni J. Asmal, MT Dr. H. Edward Syarif, ST., MT		UDDIN




Optimized using
trial version
www.balesio.com

FAKULTAS	TUGAS AKHIR PERANCANGAN GEB. PERUMAHAN PERUBAHAN DAN LINGKUNGAN PERUMAHAN	DOSEN PEMBIMBING	MAHASISWANYA	JUDUL TUGAS AKHIR	NAMA DAMBAK	SKALA	NOMOR HAL	TAMBAH KETERANGAN
ARHIT.		Dr. H. H. M. Mawardi J. Arif, MT Dr. H. Edward Syarif, ST., MT	REZKY NURFAZILAH SH 0351181001	PENERAPAN GREEN ARCHITECTURE PADA PERUMAHAN PESIR DI KOTA DAUHAU SULAWESI TENGGARA	PROFESITIF BANGUNAN			

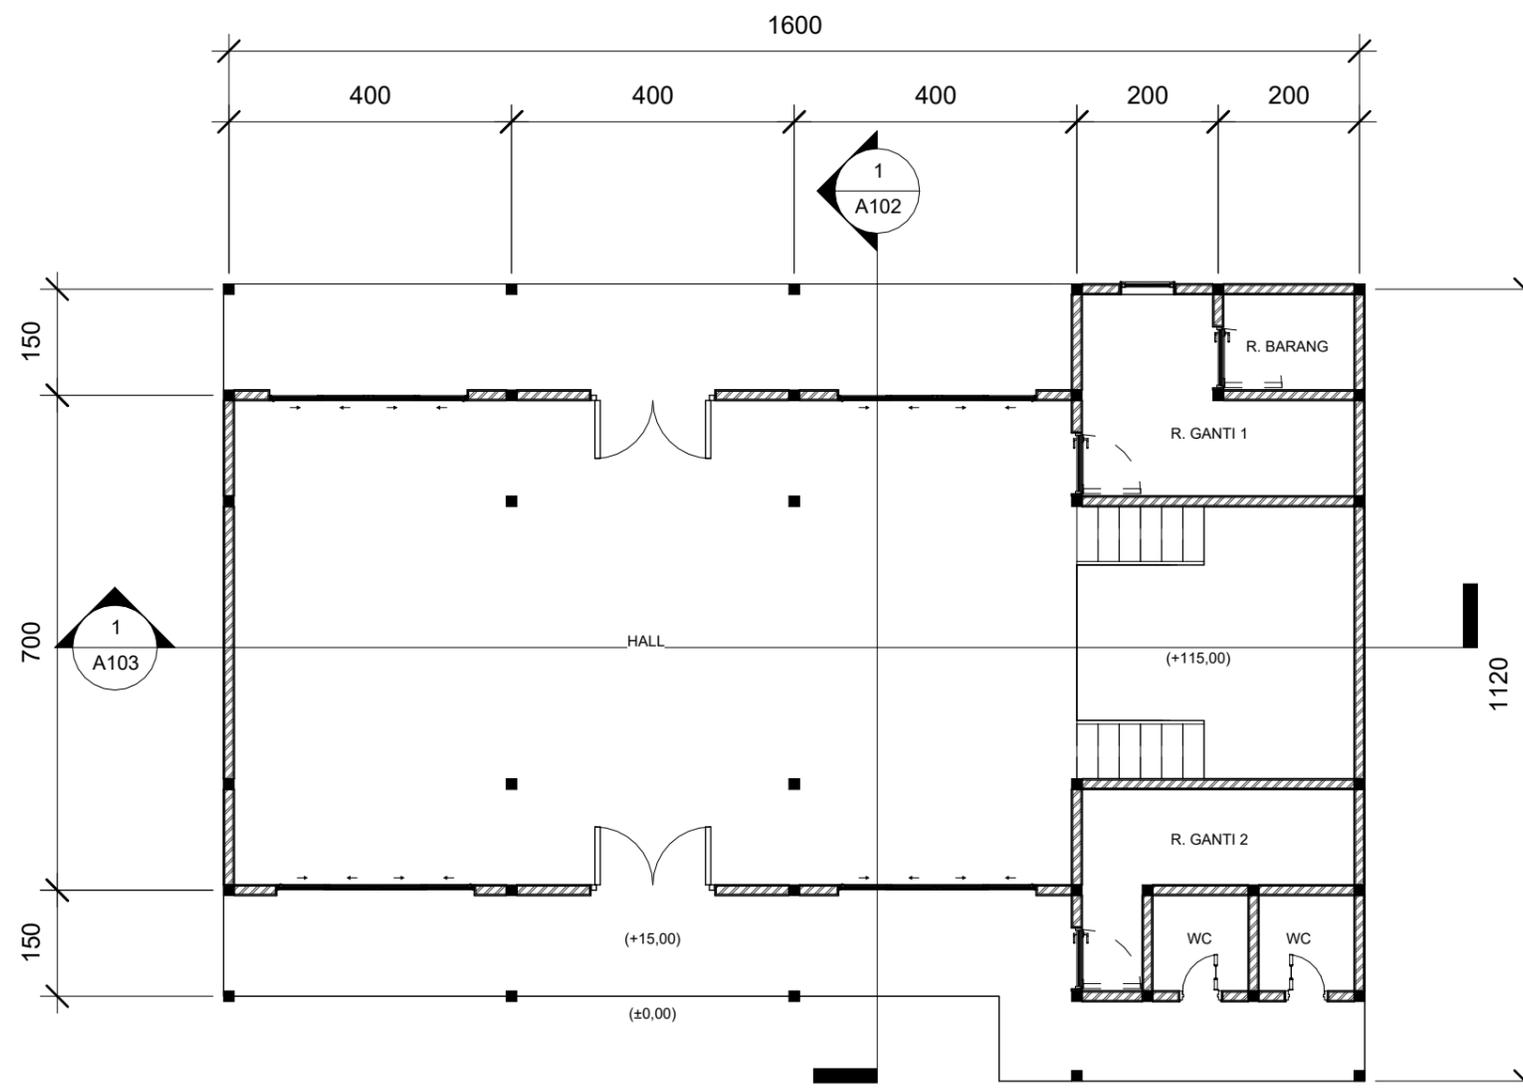

1 DENAH BALAI PERTEMUAN
1 : 100

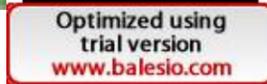 ARSITEKTUR TEKNIK ASANUDDIN	TUGAS AKHIR PERANCANGAN (LBE PERANCANGAN PERUMAHAN DAN LINGKUNGAN PERMUKIMAN)	DOSEN PEMBIMBING	MAHASISWA	JUDUL TUGAS AKHIR	NAMA GAMBAR	SKALA	NO. GAMBAR
		Dr. Ir. Hj. Idawarni J. Asmal, MT Dr. H. Edward Syarif, ST., MT	REZKY NURFADILAH SIHI D051181001	PENERAPAN <i>GREEN ARCHITECTURE</i> PADA PERMUKIMAN PESISIR DI KOTA BAUBAU SULAWESI TENGARA	DENA		




TAMPAK DEPAN
 SKALA 1:80




TAMPAK BELAKANG
 SKALA 1:80



Optimized using
 trial version
www.balesio.com

ARHITECTUR	TUGAS AKHIR PERANCANGAN (LBE PERANCANGAN PERUMAHAN DAN LINGKUNGAN PERMUKIMAN)	DOSEN PEMBIMBING	MAHASISWA/NIM	JUDUL TUGAS AKHIR	NAMA GAMBAR	SKALA	NO. HAL	PARAF/KETERANGAN
ARHITECTUR MUDDIN		Dr. Ir Hj. Idawarni J. Asmal, MT Dr. H. Edward Syarif, ST., MT	REZKY NURFADILAH SIHI D051181001	PENERAPAN <i>GREEN ARCHITECTURE</i> PADA PERMUKIMAN PESISIR DI KOTA BAUBAU SULAWESI TENGGARA	TAMPAK BANGUNAN	1:80		



○ TAMPAK S. KANAN
SKALA 1:80



○ TAMPAK S.KIRI
SKALA 1:80



Optimized using
trial version
www.balesio.com

ARKITEKTUR
MUHAMMAD NUDDIN

TUGAS AKHIR
PERANCANGAN
(LBE PERANCANGAN
PERUMAHAN DAN
LINGKUNGAN
PERMUKIMAN)

DOSEN PEMBIMBING

Dr. Ir Hj. Idawarni J. Asmal, MT
Dr. H. Edward Syarif, ST., MT

MAHASISWA/NIM

REZKY NURFADILAH SIHI
D051181001

JUDUL TUGAS AKHIR

PENERAPAN *GREEN*
ARCHITECTURE PADA
PERMUKIMAN PESISIR DI KOTA
BAUBAU SULAWESI TENGGARA

NAMA GAMBAR

TAMPAK
BANGUNAN


SKALA

1:80


NO. HAL


PARAF/KETERANGAN

DOSEN PEMBIMBING	MAHASISWA/NIM	JUDUL TUGAS AKHIR	NAMA GAMBAR	SKALA	NO. HAL	PARAF/KETERANGAN
Dr. Ir Hj. Idawarni J. Asmal, MT Dr. H. Edward Syarif, ST., MT	REZKY NURFADILAH SIHI D051181001	PENERAPAN <i>GREEN</i> <i>ARCHITECTURE</i> PADA PERMUKIMAN PESISIR DI KOTA BAUBAU SULAWESI TENGGARA	TAMPAK BANGUNAN	1:80		

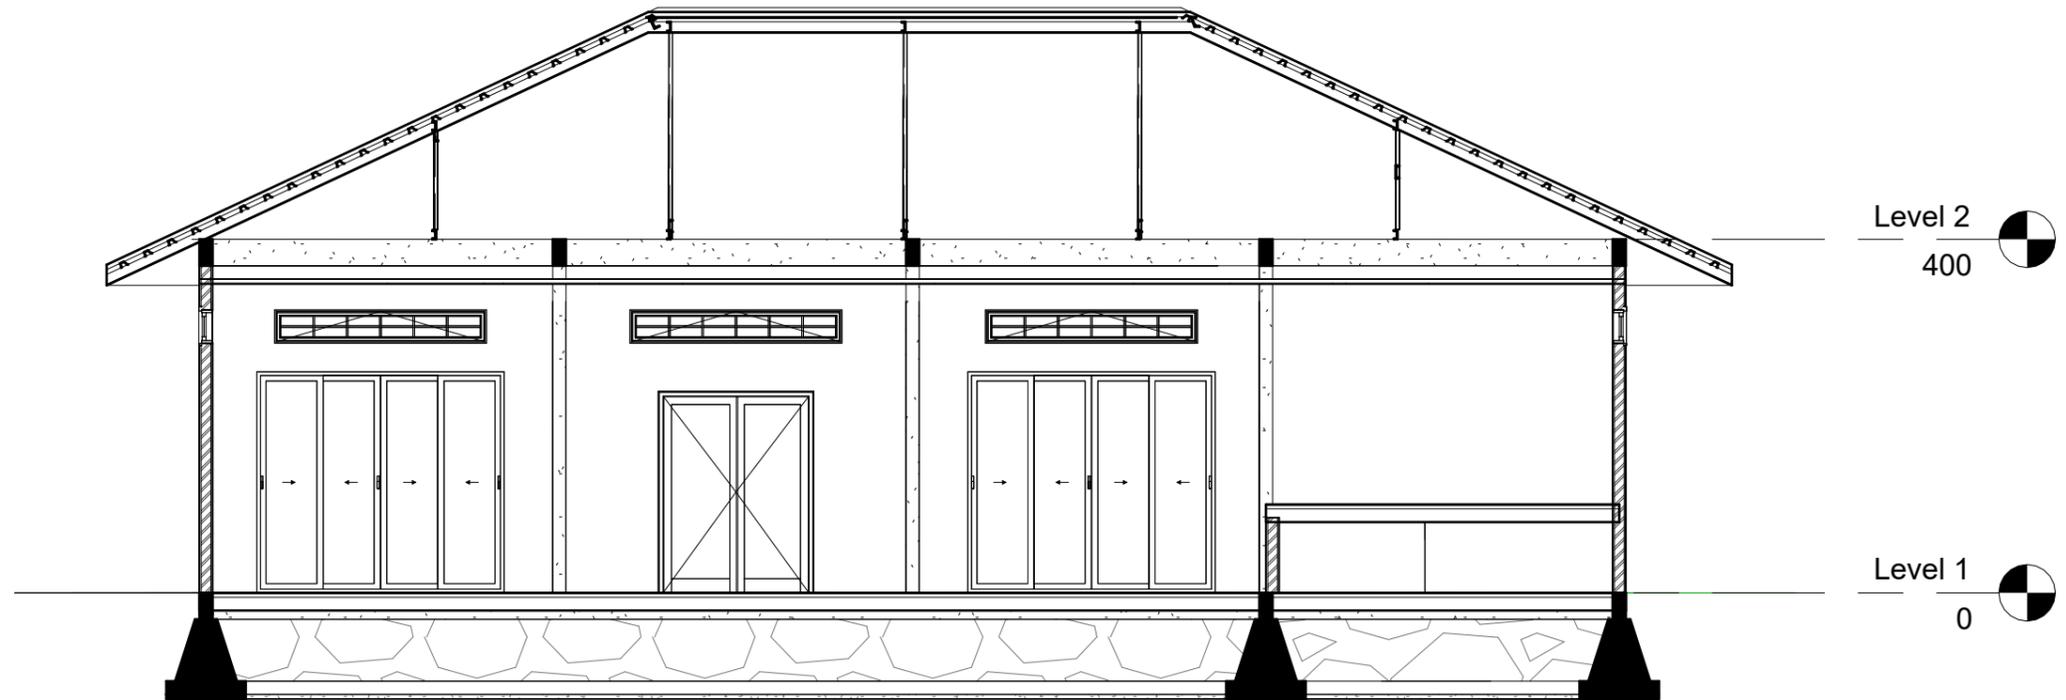



1 POT B-B
1 : 80

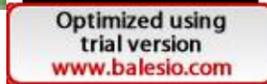 ARSITEKTUR TEKNIK ASANUDDIN	TUGAS AKHIR PERANCANGAN (LBE PERANCANGAN PERUMAHAN DAN LINGKUNGAN PERMUKIMAN)	DOSEN PEMBIMBING	MAHASISWA	JUDUL TUGAS AKHIR	NAMA GAMBAR	SKALA	NO. GAMBAR
		Dr. Ir. Hj. Idawarni J. Asmal, MT Dr. H. Edward Syarif, ST., MT	REZKY NURFADILAH SIHI D051181001	PENERAPAN <i>GREEN ARCHITECTURE</i> PADA PERMUKIMAN PESISIR DI KOTA BAUBAU SULAWESI TENGARA	TAMPAK POTONGAN		

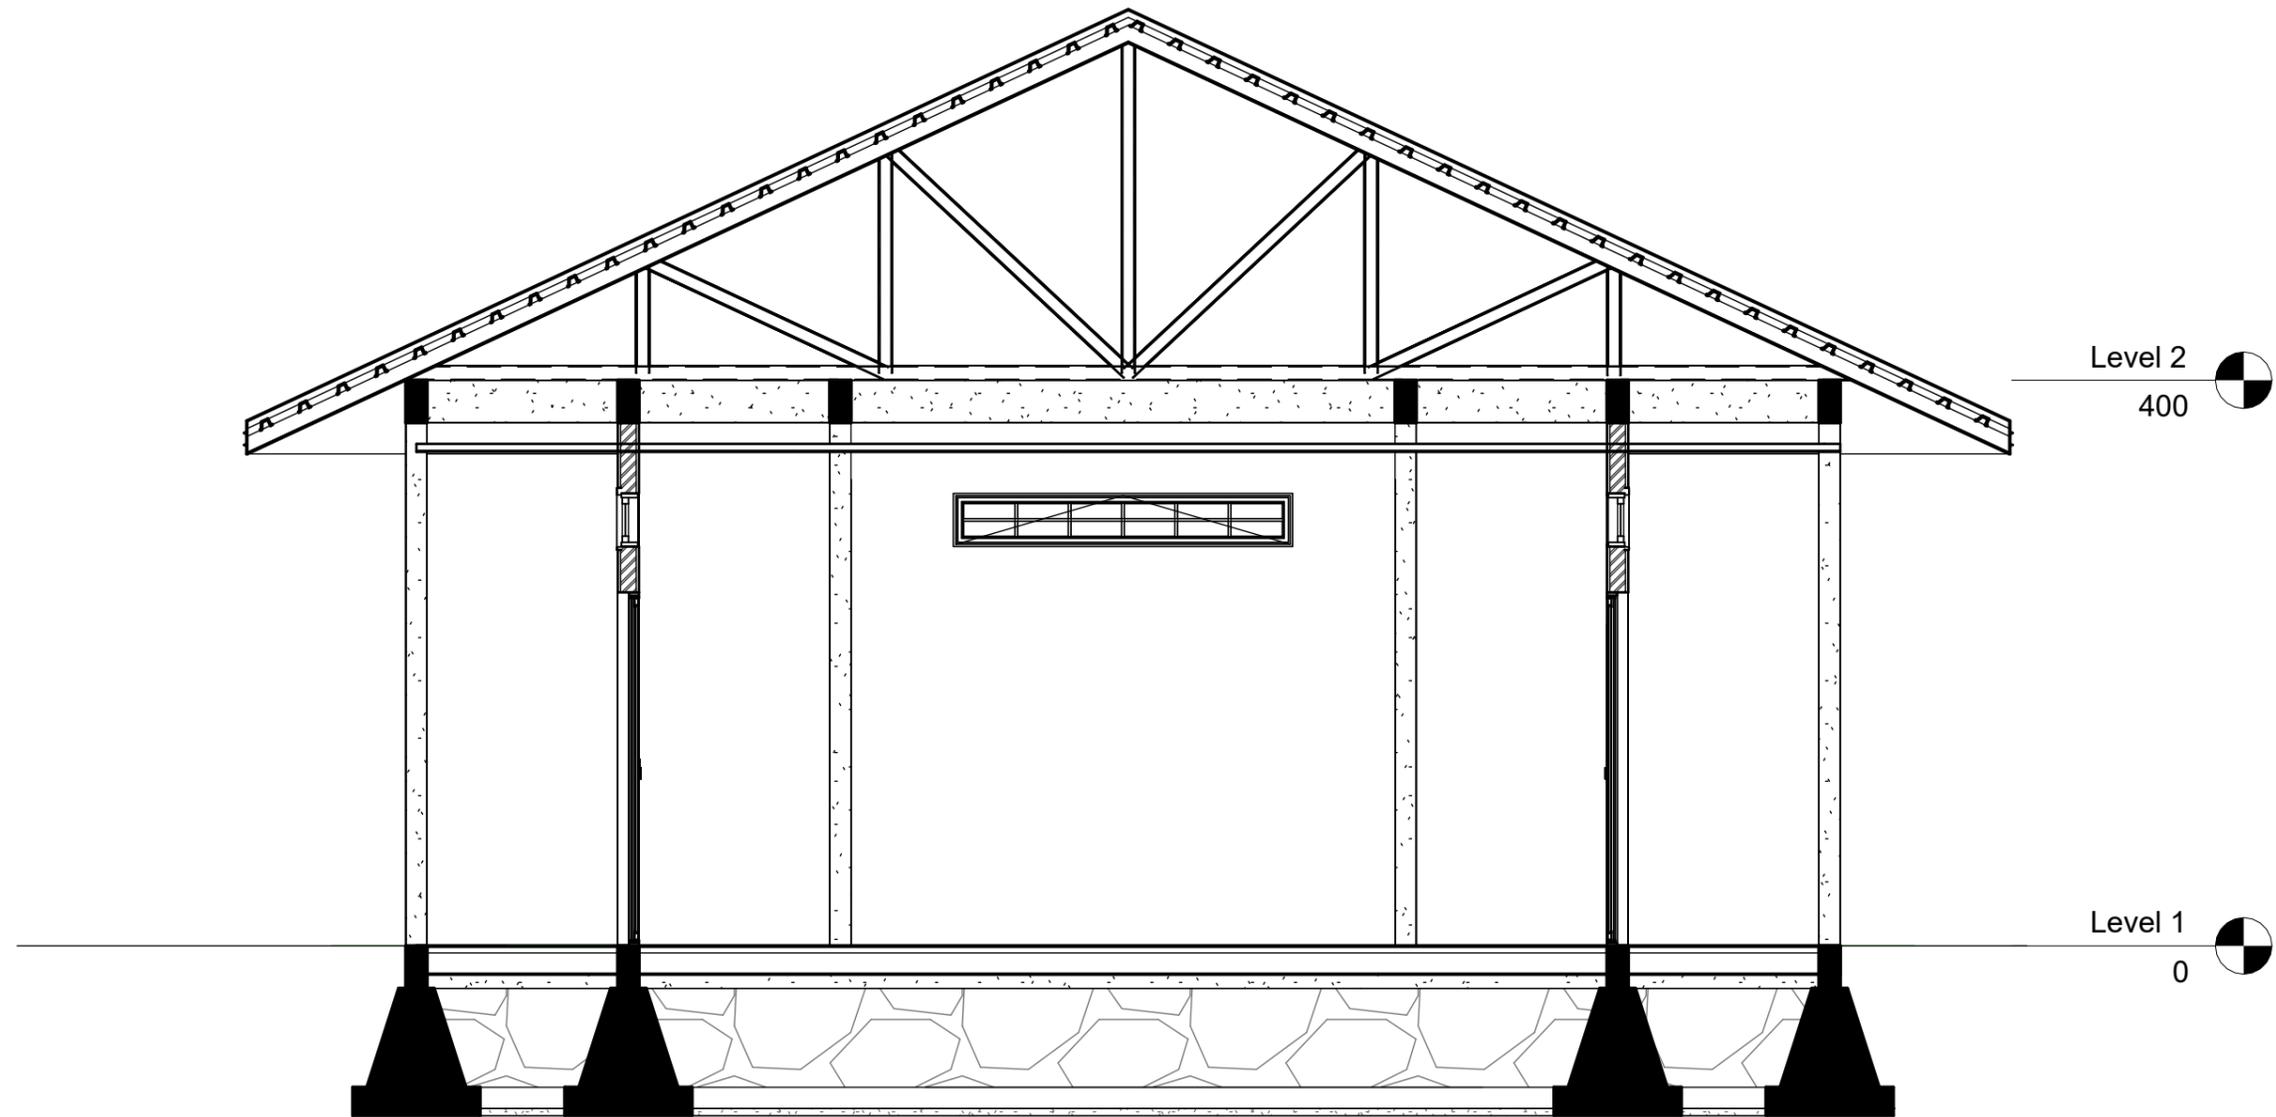



1 POT A-A
1 : 50

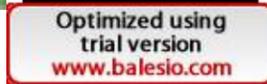 ARSITEKTUR TEKNIK ASANUDDIN	TUGAS AKHIR PERANCANGAN (LBE PERANCANGAN PERUMAHAN DAN LINGKUNGAN PERMUKIMAN)	DOSEN PEMBIMBING	MAHASISWA	JUDUL TUGAS AKHIR	NAMA GAMBAR	SKALA	NO. GAMBAR
		Dr. Ir. Hj. Idawarni J. Asmal, MT Dr. H. Edward Syarif, ST., MT	REZKY NURFADILAH SIHI D051181001	PENERAPAN <i>GREEN ARCHITECTURE</i> PADA PERMUKIMAN PESISIR DI KOTA BAUBAU SULAWESI TENGARA	TAMPAK POTONGAN		

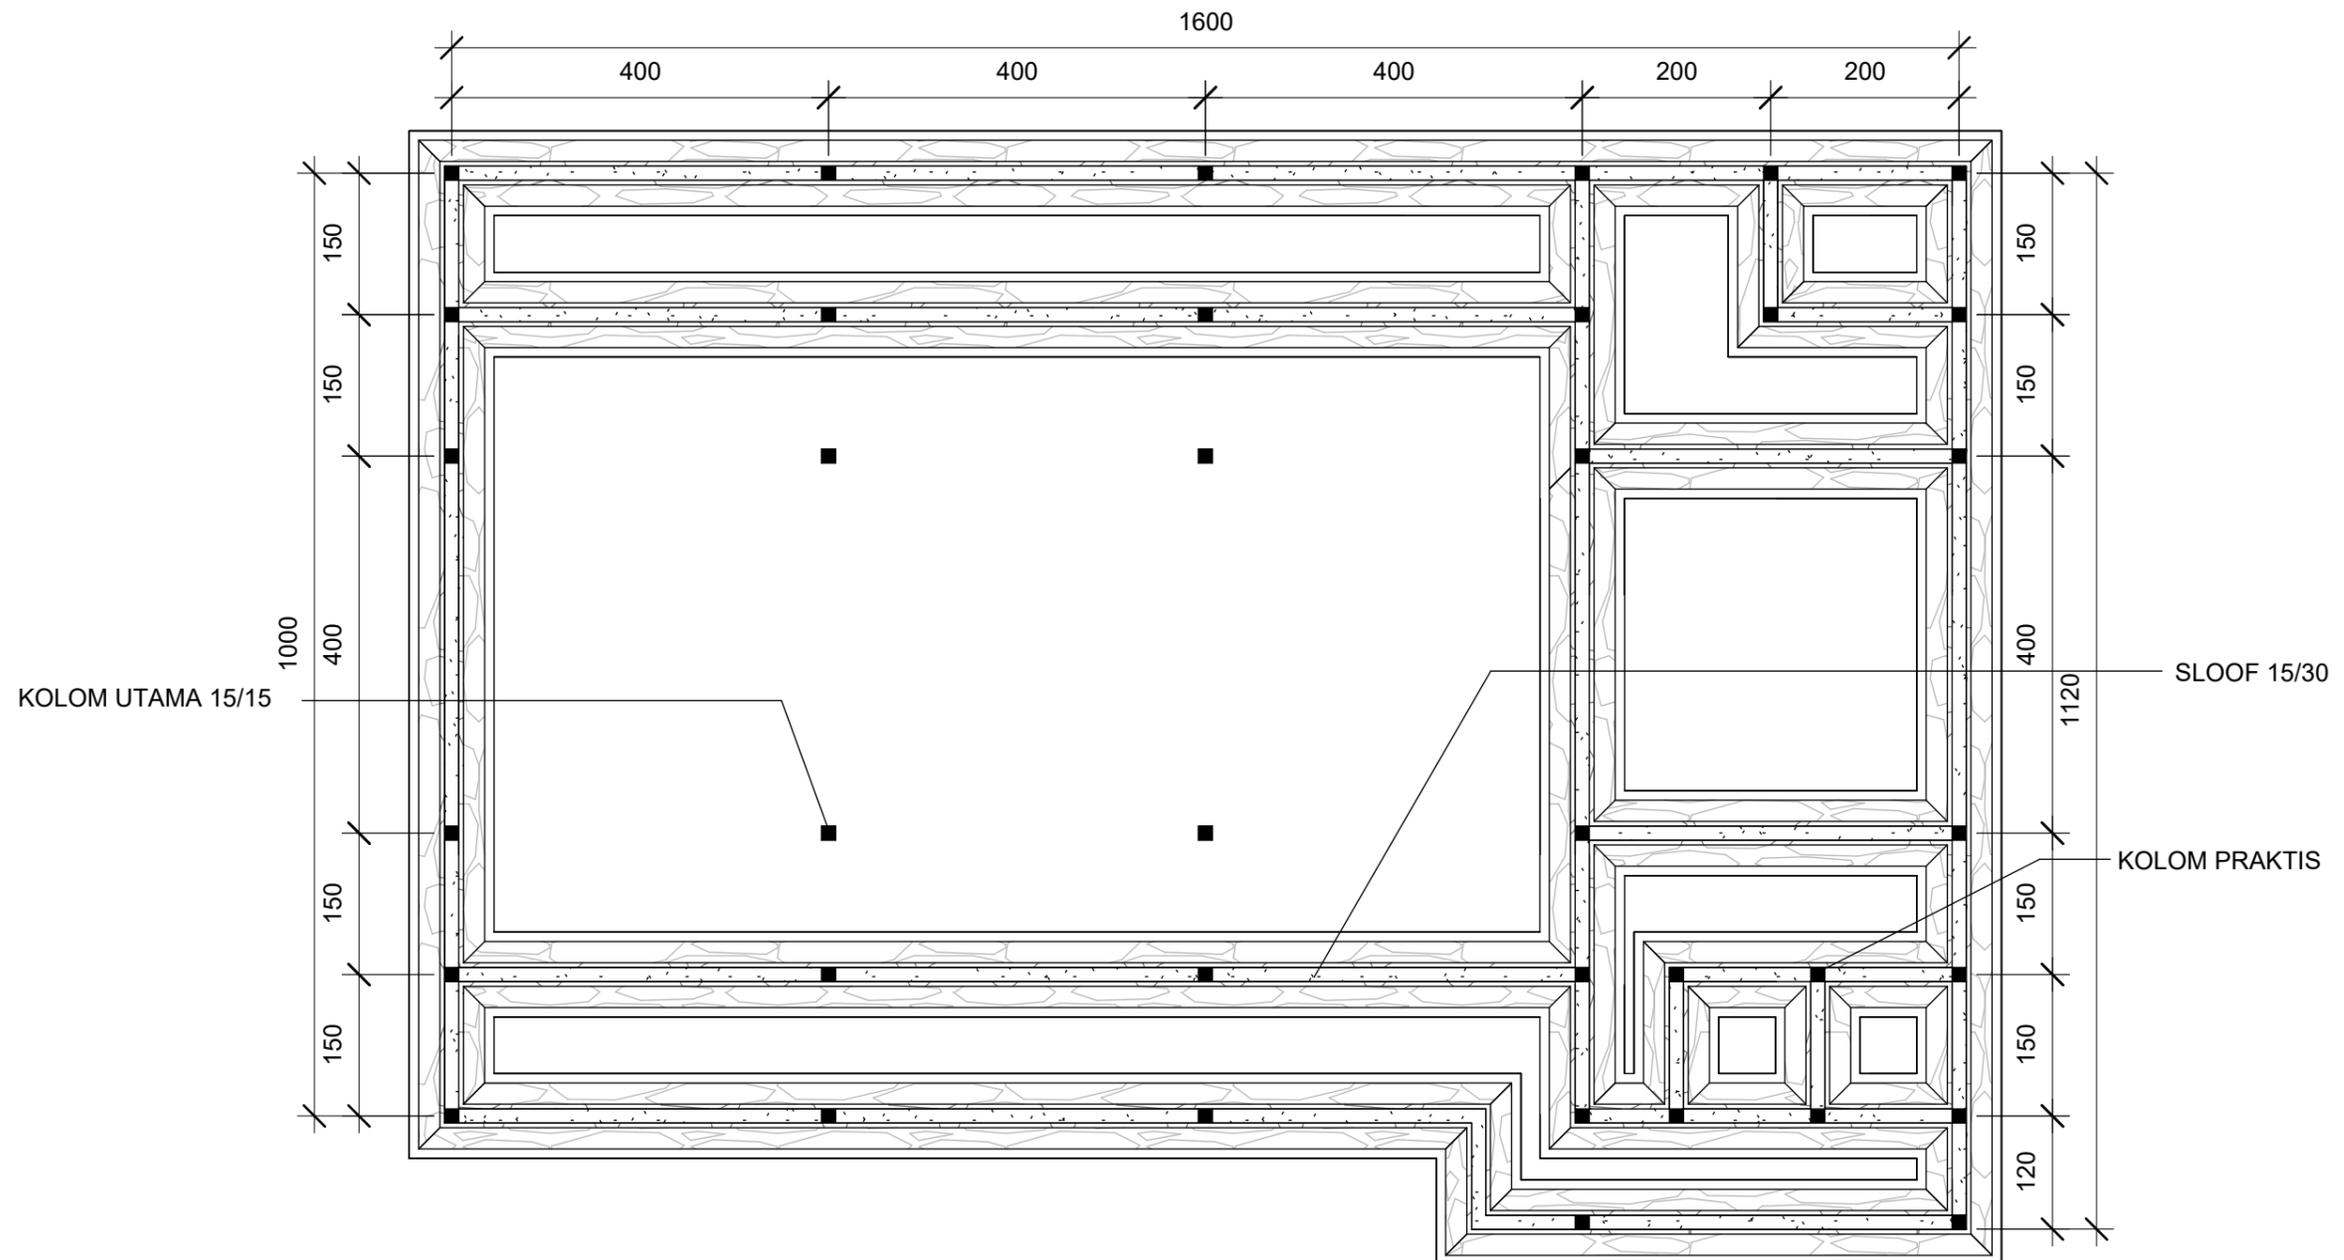


1 RENCANA PERLETAKAN KOLOM DAN SLOOF
1 : 75

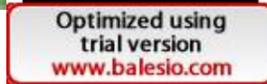 ARSITEKTUR TEKNIK ASANUDDIN	TUGAS AKHIR PERANCANGAN (LBE PERANCANGAN PERUMAHAN DAN LINGKUNGAN PERMUKIMAN)	DOSEN PEMBIMBING	MAHASISWA	JUDUL TUGAS AKHIR	NAMA GAMBAR	SKALA	NO. GAMBAR
		Dr. Ir. Hj. Idawarni J. Asmal, MT Dr. H. Edward Syarif, ST., MT	REZKY NURFADILAH SIHI D051181001	PENERAPAN <i>GREEN ARCHITECTURE</i> PADA PERMUKIMAN PESISIR DI KOTA BAUBAU SULAWESI TENGGARA	RENCANA KOLOM DAN SLOOF		

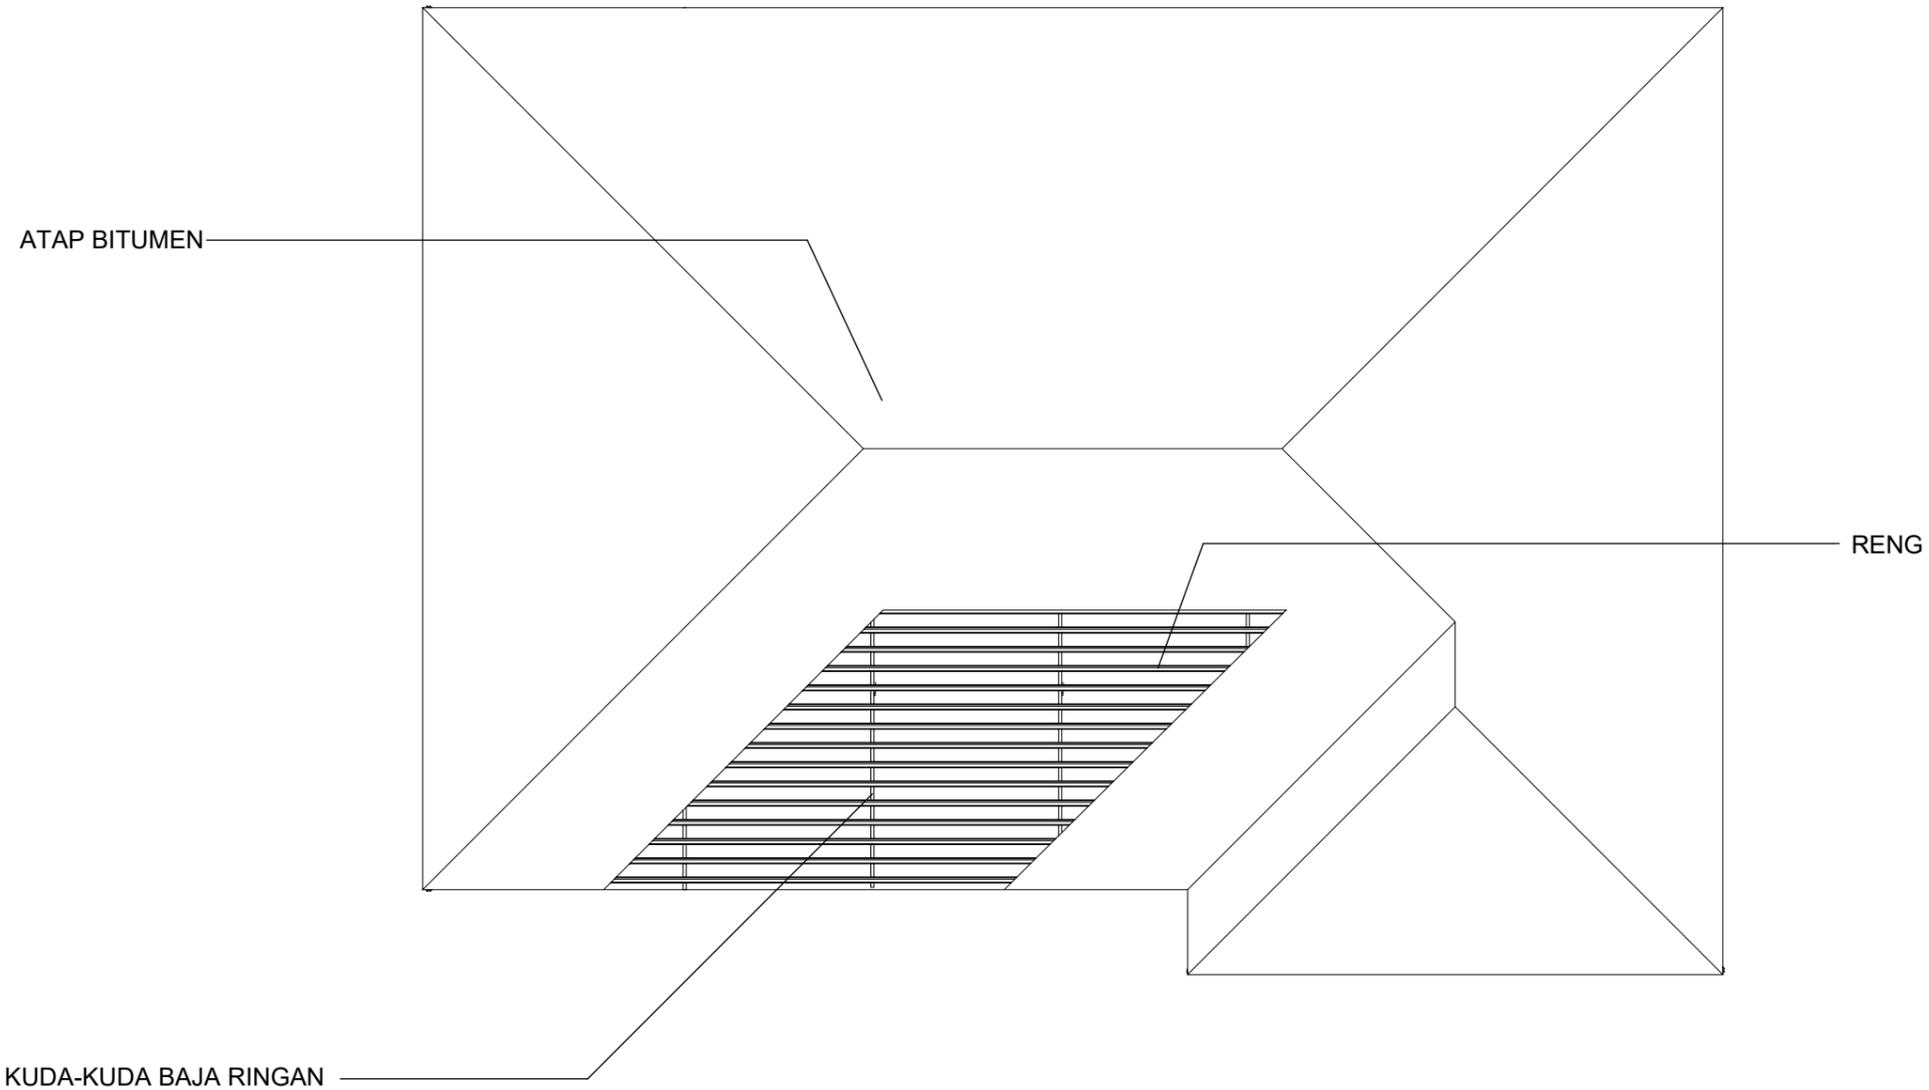

1 RENCANA ATAP
1 : 100

 <p>Optimized using trial version www.balesio.com</p>	<p>ARSITEKTUR TEKNIK ASANUDDIN</p> <p>TUGAS AKHIR PERANCANGAN (LBE PERANCANGAN PERUMAHAN DAN LINGKUNGAN PERMUKIMAN)</p>	DOSEN PEMBIMBING	MAHASISWA	JUDUL TUGAS AKHIR	NAMA GAMBAR	SKALA	NO. GAMBAR
		<p>Dr. Ir. Hj. Idawarni J. Asmal, MT Dr. H. Edward Syarif, ST., MT</p>	<p>REZKY NURFADILAH SIHI D051181001</p>	<p>PENERAPAN <i>GREEN ARCHITECTURE</i> PADA PERMUKIMAN PESISIR DI KOTA BAUBAU SULAWESI TENGGARA</p>	<p>RENCANA ATAP</p>		

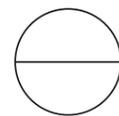

DENAH INTERIOR B.PERTEMUAN

SKALA 1:100



Optimized using
trial version
www.balesio.com

NO.	NAMA	JURUSAN	DOSEN PEMBIMBING	MAHASISWA/NIM	JUDUL TUGAS AKHIR	NAMA GAMBAR	SKALA	NO. HAL	PARAF/KETERANGAN
1	REZKY NURFADILAH SIHI	ARQUITECTURE	Dr. Ir Hj. Idawarni J. Asmal, MT Dr. H. Edward Syarif, ST., MT	REZKY NURFADILAH SIHI D051181001	PENERAPAN <i>GREEN ARCHITECTURE</i> PADA PERMUKIMAN PESISIR DI KOTA BAUBAU SULAWESI TENGGARA	DENAH INTERIOR	1:100		




Optimized using
trial version
www.balesio.com

FAKULTAS	TUJUAN AKHIR PERANCANGAN (SPE. PERANCANGAN PERUBAHAN DAN LAMPUKUNAN PERMUKAWAN)	DOSEN PEMBIMBING	MAHASISWANYA	JUDUL TUGAS AKHIR	NAMA DAMBAK	EKALA	NO. HAL	TAMBAH KETERANGAN
TEKNIK ARSITEKTUR		Dr. H. H. M. Mawardi J. Anwar, MT Dr. H. Edward Syarif, ST., MT	REZKY MURYADILAH SH 0001101001	PENDEKATAN GREEN ARCHITECTURE PADA PERUMAHAN PESIR DI KOTA DAUHAU SULAWESI TENGGARA	PRESIDENTI BANGUNAN			



Optimized using
trial version
www.balesio.com

FAKULTAS	TUJUAN AKHIR PERANCANGAN (SPE. PERANCANGAN PERUBAHAN DAN LAMPUKUNAN PERMUKAWAN)	DOSEN PEMBIMBING	MAHASISWANYA	JUDUL TUGAS AKHIR	NAMA DAMBAK	EKALA	NO. HAL	TAMBAH KETERANGAN
TEKNIK ARSITEKTUR		Dr. H. H. M. Mawardi J. Arif, MT Dr. H. Edward Syarif, ST., MT	REZKY MURYADILAH DHI 0001101001	PENEBATAN GREEN ARCHITECTURE PADA PERUMAHAN PESISIR DI KOTA DAUHAU SULAWESI TENGGARA	PRESIDENTI BANGUNAN			

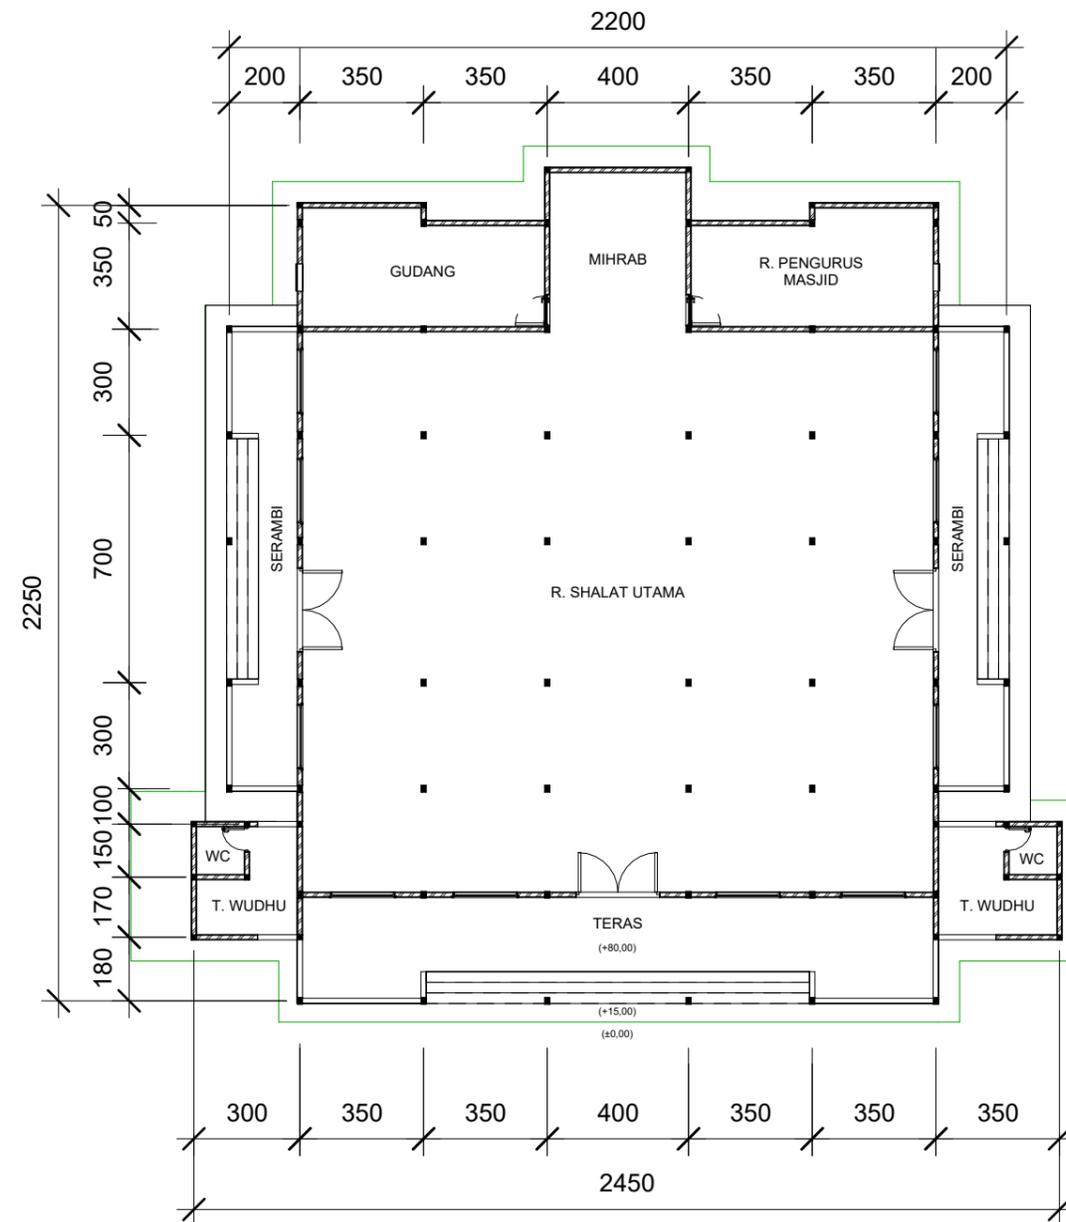

1 DENAH MASJID
1 : 200

		DOSEN PEMBIMBING	MAHASISWA	JUDUL TUGAS AKHIR	NAMA GAMBAR	SKALA	NO. GAMBAR
ARSITEKTUR TEKNIK ASANUDDIN Optimized using trial version www.balesio.com	TUGAS AKHIR PERANCANGAN (LBE PERANCANGAN PERUMAHAN DAN LINGKUNGAN PERMUKIMAN)	Dr. Ir. Hj. Idawarni J. Asmal, MT Dr. H. Edward Syarif, ST., MT	REZKY NURFADILAH SIHI D051181001	PENERAPAN <i>GREEN ARCHITECTURE</i> PADA PERMUKIMAN PESISIR DI KOTA BAUBAU SULAWESI TENGARA	DENAH		




TAMPAK DEPAN
 SKALA 1:150




TAMPAK BELAKANG
 SKALA 1:150



Optimized using
 trial version
www.balesio.com

ARKITEKTUR	TUGAS AKHIR PERANCANGAN (LBE PERANCANGAN PERUMAHAN DAN LINGKUNGAN PERMUKIMAN)	DOSEN PEMBIMBING	MAHASISWA/NIM	JUDUL TUGAS AKHIR	NAMA GAMBAR	SKALA	NO. HAL	PARAF/KETERANGAN
ARKITEKTUR MUDDIN	TUGAS AKHIR PERANCANGAN (LBE PERANCANGAN PERUMAHAN DAN LINGKUNGAN PERMUKIMAN)	Dr. Ir Hj. Idawarni J. Asmal, MT Dr. H. Edward Syarif, ST., MT	REZKY NURFADILAH SIHI D051181001	PENERAPAN <i>GREEN ARCHITECTURE</i> PADA PERMUKIMAN PESISIR DI KOTA BAUBAU SULAWESI TENGGARA	TAMPAK BANGUNAN	1:150		




TAMPAK S. KANAN
 SKALA 1:150





TAMPAK S.KIRI
 SKALA 1:150




Optimized using
 trial version
www.balesio.com

ARHITECTUR	TUGAS AKHIR PERANCANGAN (LBE PERANCANGAN PERUMAHAN DAN LINGKUNGAN PERMUKIMAN)	DOSEN PEMBIMBING	MAHASISWA/NIM	JUDUL TUGAS AKHIR	NAMA GAMBAR	SKALA	NO. HAL	PARAF/KETERANGAN
ARHITECTUR MUDDIN	TUGAS AKHIR PERANCANGAN (LBE PERANCANGAN PERUMAHAN DAN LINGKUNGAN PERMUKIMAN)	Dr. Ir Hj. Idawarni J. Asmal, MT Dr. H. Edward Syarif, ST., MT	REZKY NURFADILAH SIHI D051181001	PENERAPAN <i>GREEN ARCHITECTURE</i> PADA PERMUKIMAN PESISIR DI KOTA BAUBAU SULAWESI TENGGARA	TAMPAK BANGUNAN	1:150		

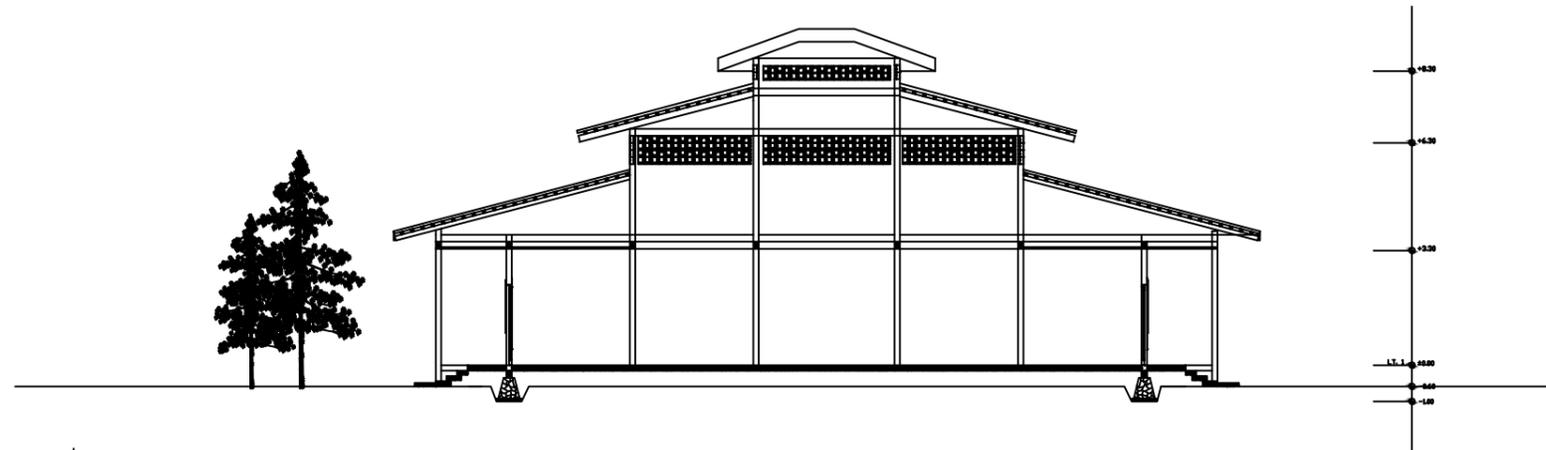

POTONGAN A-A
SKALA 1:200

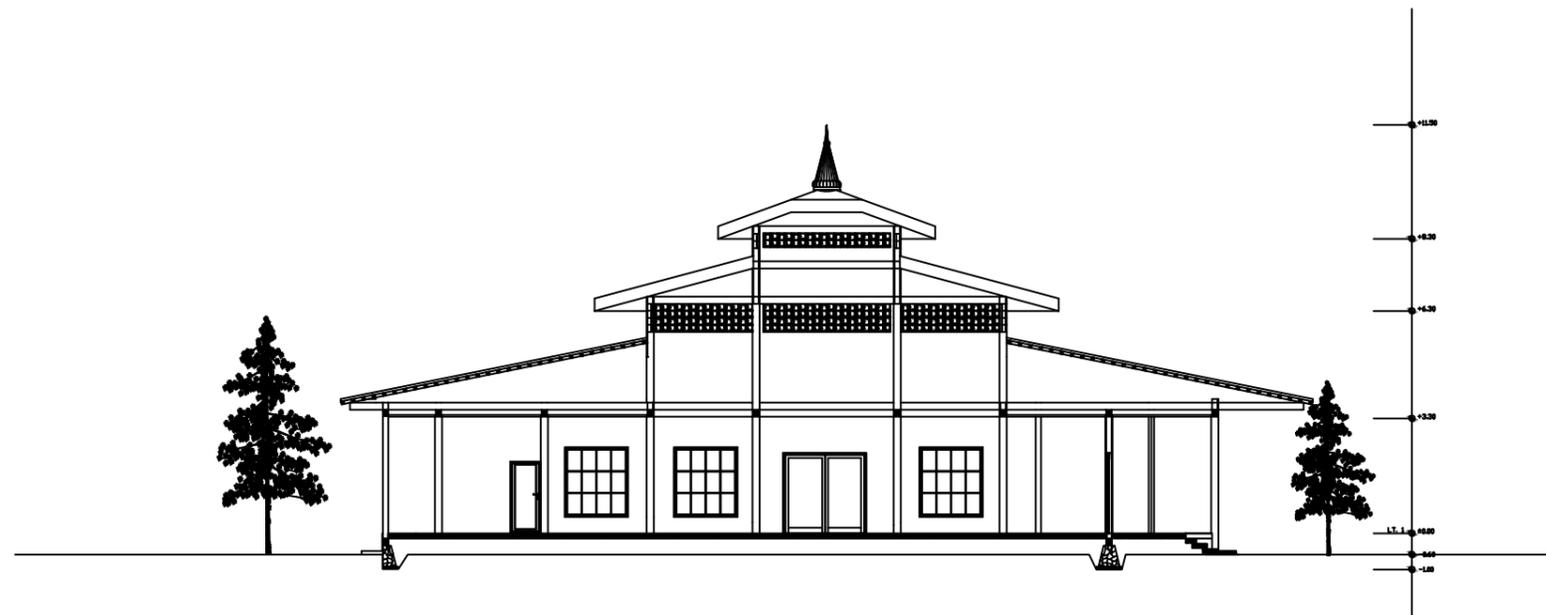


POTONGAN B-B
SKALA 1:200




Optimized using
trial version
www.balesio.com
UNIVERSITAS HASANUDDIN

	DOSEN PEMBIMBING	NAMA MAHASISWA	JUDUL TUGAS AKHIR	NAMA GAMBAR	SKALA	NO.HALAMAN	PARAF/ KETERANGAN
STUDIO AKHIR PERANCANGAN (LBE PERANCANGAN PERUMAHAN DAN LINGKUNGAN PERMUKIMAN)	Dr. Ir. H. Idawarni J Asmal, MT Dr. H. Edward Syarif, ST., MT	REZKY NURFADILAH SIHI D051181001	PENERAPAN <i>GREEN ARCHITECTURE</i> PADA PERMUKIMAN PESISIR DI KOTA BAUBAU SULAWESI TENGGARA	POTONGAN	1:200		

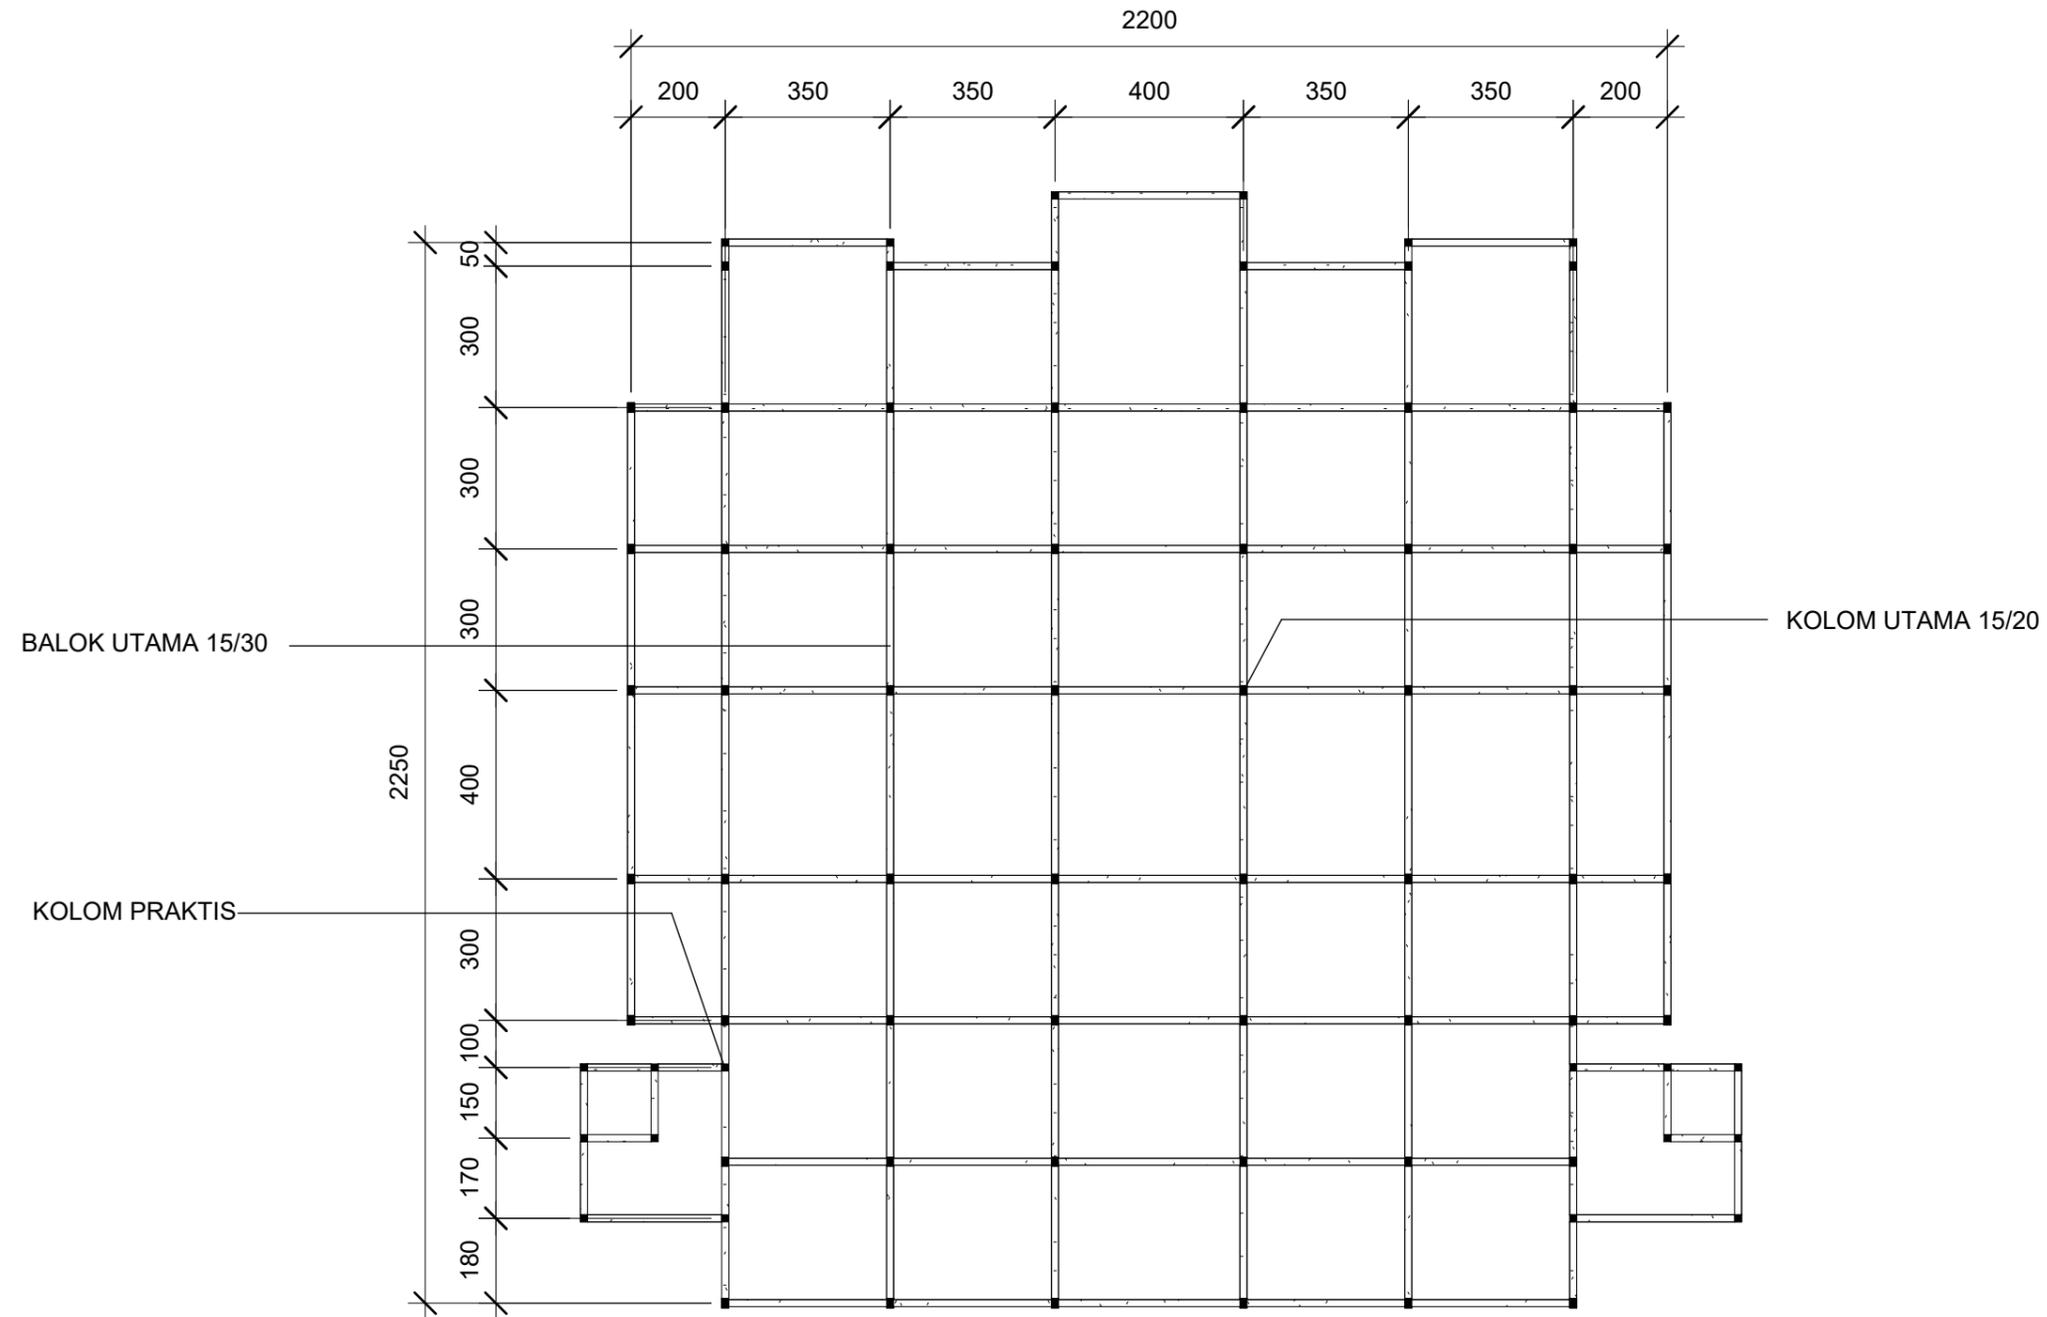


1 RENCANA PERLETAKAN KOLOM DAN BALOK
1 : 150

 <p>Optimized using trial version www.balesio.com</p>	<p>ARSITEKTUR TEKNIK ASANUDDIN</p> <p>TUGAS AKHIR PERANCANGAN (LBE PERANCANGAN PERUMAHAN DAN LINGKUNGAN PERMUKIMAN)</p>	DOSEN PEMBIMBING	MAHASISWA	JUDUL TUGAS AKHIR	NAMA GAMBAR	SKALA	NO. GAMBAR
		<p>Dr. Ir. Hj. Idawarni J. Asmal, MT Dr. H. Edward Syarif, ST., MT</p>	<p>REZKY NURFADILAH SIHI D051181001</p>	<p>PENERAPAN <i>GREEN ARCHITECTURE</i> PADA PERMUKIMAN PESISIR DI KOTA BAUBAU SULAWESI TENGGARA</p>	<p>RENCANA KOLOM DAN BALOK</p>		

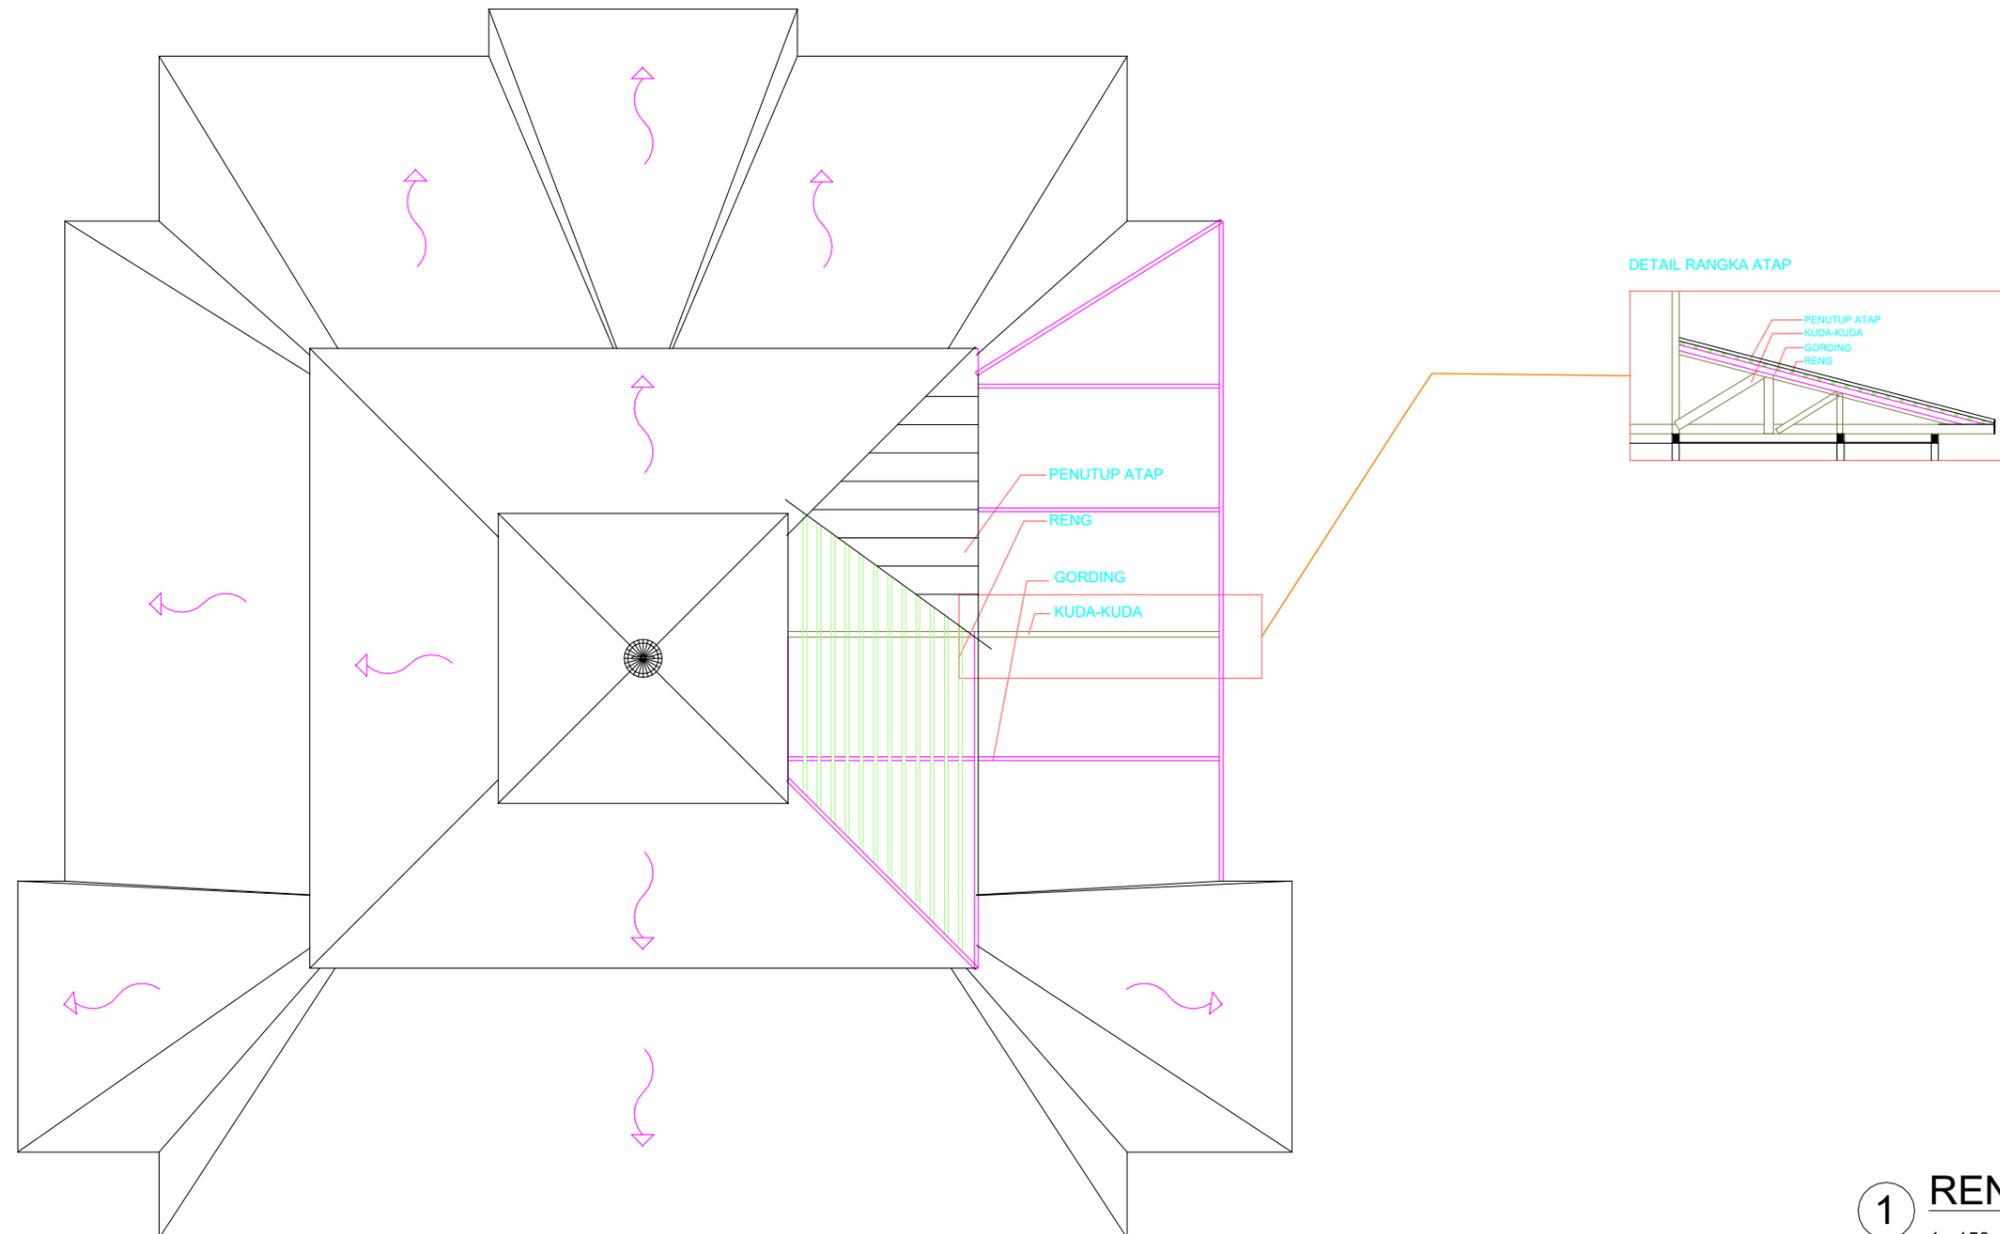

1 RENCANA ATAP
1 : 150

 <p>Optimized using trial version www.balesio.com</p>	<p>ARSITEKTUR TEKNIK ASANUDDIN</p> <p>TUGAS AKHIR PERANCANGAN (LBE PERANCANGAN PERUMAHAN DAN LINGKUNGAN PERMUKIMAN)</p>	DOSEN PEMBIMBING	MAHASISWA	JUDUL TUGAS AKHIR	NAMA GAMBAR	SKALA	NO. GAMBAR
		<p>Dr. Ir. Hj. Idawarni J. Asmal, MT Dr. H. Edward Syarif, ST., MT</p>	<p>REZKY NURFADILAH SIHI D051181001</p>	<p>PENERAPAN <i>GREEN ARCHITECTURE</i> PADA PERMUKIMAN PESISIR DI KOTA BAUBAU SULAWESI TENGGARA</p>	<p>RENCANA ATAP</p>		

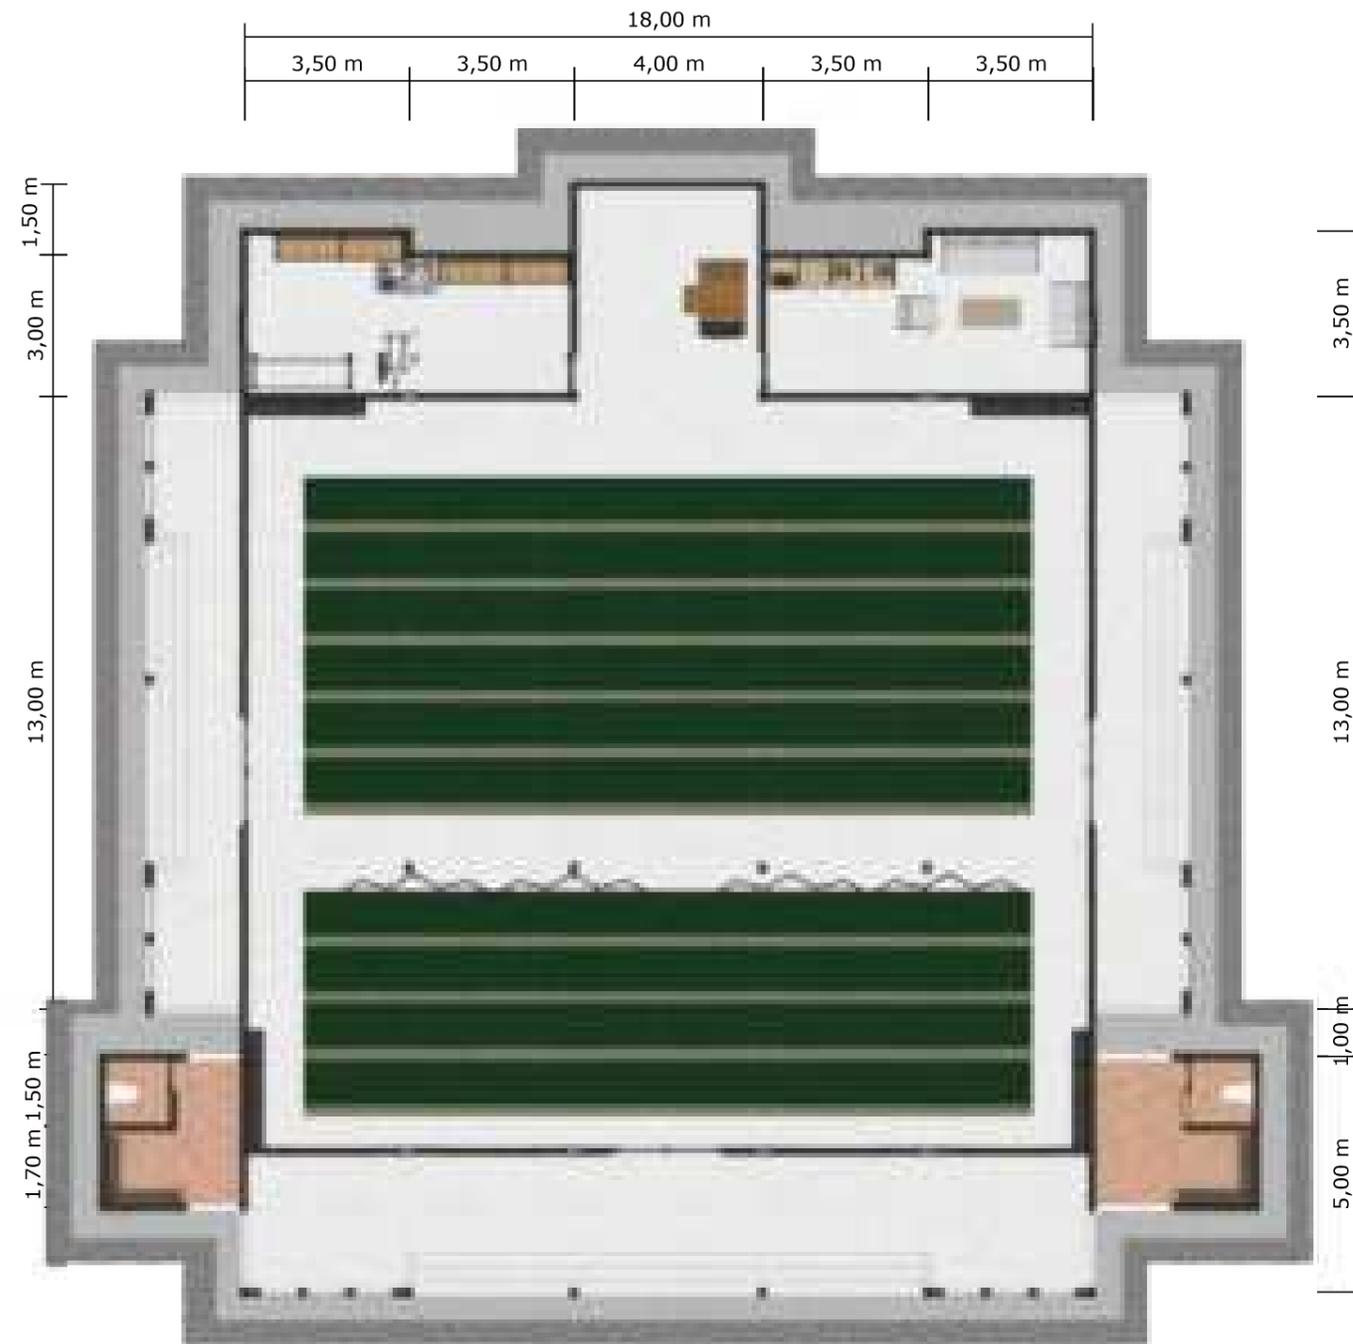

DENAH INTERIOR MASJID

SKALA 1:150



Optimized using
trial version
www.balesio.com

ARQUITEKTUR
MUDDIN

TUGAS AKHIR
PERANCANGAN
(LBE PERANCANGAN
PERUMAHAN DAN
LINGKUNGAN
PERMUKIMAN)

DOSEN PEMBIMBING

Dr. Ir Hj. Idawarni J. Asmal, MT
Dr. H. Edward Syarif, ST., MT

MAHASISWA/NIM

REZKY NURFADILAH SIHI
D051181001

JUDUL TUGAS AKHIR

PENERAPAN *GREEN*
ARCHITECTURE PADA
PERMUKIMAN PESISIR DI KOTA
BAUBAU SULAWESI TENGGARA

NAMA GAMBAR

DENAH
INTERIOR

SKALA

1:150

NO. HAL


PARAF/KETERANGAN




		DOSEN PEMBIMBING	MAHASISWA	JUDUL TUGAS AKHIR	NAMA GAMBAR	SKALA	NO. GAMBAR
 <p> ARSITEKTUR TEKNIK ASANUDDIN </p>	<p> TUGAS AKHIR PERANCANGAN (LBE PERANCANGAN PERUMAHAN DAN LINGKUNGAN PERMUKIMAN) </p>	<p> Dr. Ir. Hj. Idawarni J. Asmal, MT Dr. H. Edward Syarif, ST., MT </p>	<p> REZKY NURFADILAH SIHI D051181001 </p>	<p> PENERAPAN <i>GREEN ARCHITECTURE</i> PADA PERMUKIMAN PESISIR DI KOTA BAUBAU SULAWESI TENGGARA </p>	<p> TAMPAK PRESPEKTIF </p>		



		DOSEN PEMBIMBING	MAHASISWA	JUDUL TUGAS AKHIR	NAMA GAMBAR	SKALA	NO. GAMBAR
 <p> ARSITEKTUR TEKNIK ASANUDDIN </p> <p> Optimized using trial version www.balesio.com </p>	<p> TUGAS AKHIR PERANCANGAN (LBE PERANCANGAN PERUMAHAN DAN LINGKUNGAN PERMUKIMAN) </p>	<p> Dr. Ir. Hj. Idawarni J. Asmal, MT Dr. H. Edward Syarif, ST., MT </p>	<p> REZKY NURFADILAH SIHI D051181001 </p>	<p> PENERAPAN <i>GREEN ARCHITECTURE</i> PADA PERMUKIMAN PESISIR DI KOTA BAUBAU SULAWESI TENGGARA </p>	<p> TAMPAK PRESPEKTIF </p>		

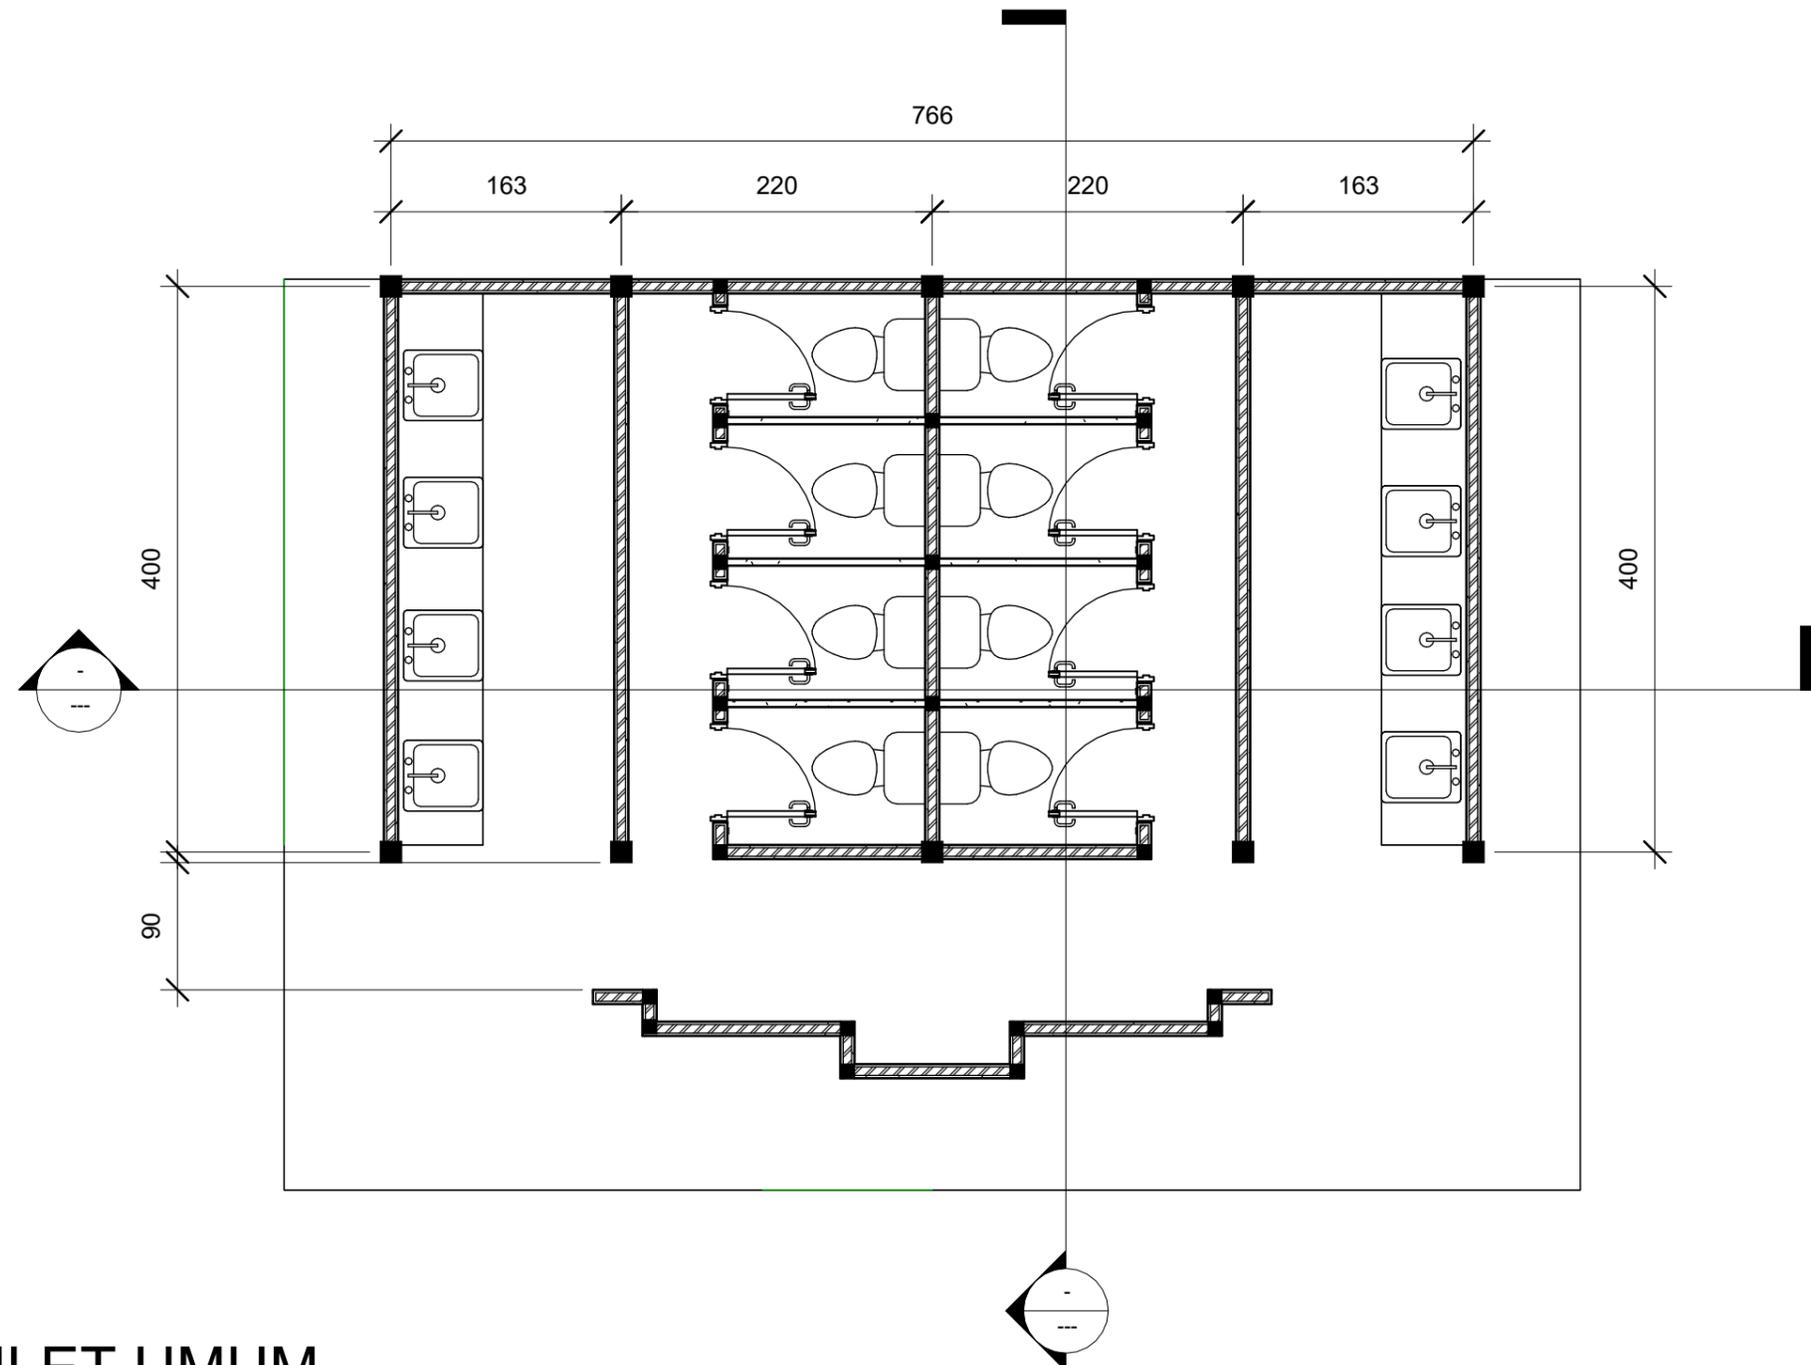


1 DENAH TOILET UMUM
1 : 50

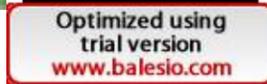 ARSITEKTUR TEKNIK ASANUDDIN	TUGAS AKHIR PERANCANGAN (LBE PERANCANGAN PERUMAHAN DAN LINGKUNGAN PERMUKIMAN)	DOSEN PEMBIMBING	MAHASISWA	JUDUL TUGAS AKHIR	NAMA GAMBAR	SKALA	NO. GAMBAR
		Dr. Ir. Hj. Idawarni J. Asmal, MT Dr. H. Edward Syarif, ST., MT	REZKY NURFADILAH SIHI D051181001	PENERAPAN <i>GREEN ARCHITECTURE</i> PADA PERMUKIMAN PESISIR DI KOTA BAUBAU SULAWESI TENGARA	DENA		



TAMPAK DEPAN
SKALA 1:50

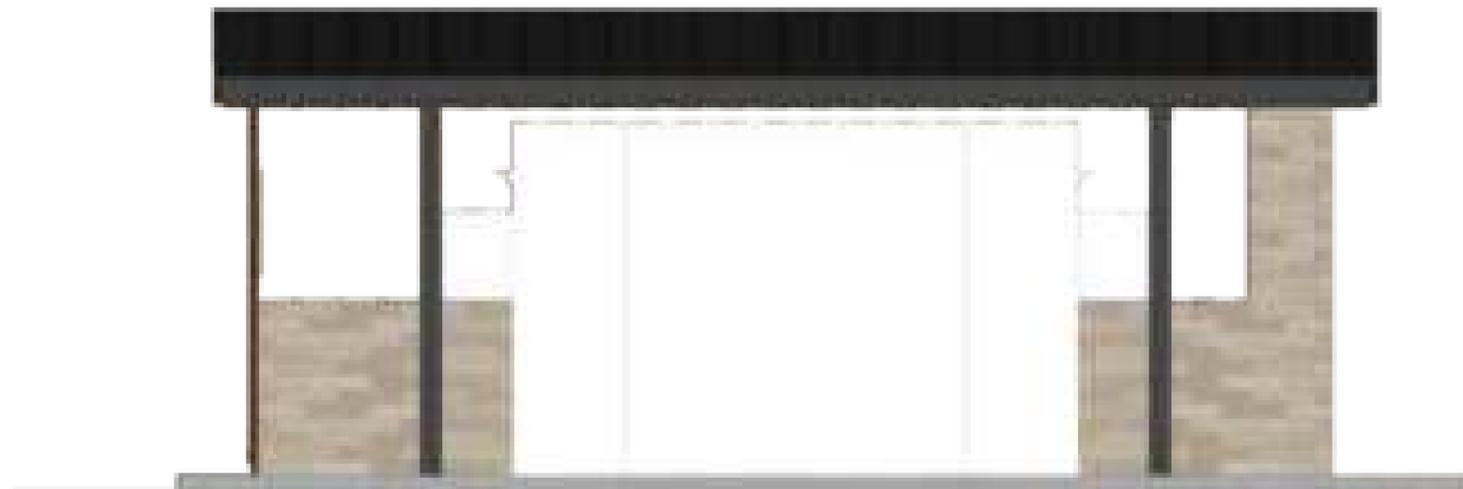

TAMPAK BELAKANG
SKALA 1:50



Optimized using
trial version
www.balesio.com

NO.	NAMA	JURUSAN	TUGAS AKHIR PERANCANGAN (LBE PERANCANGAN PERUMAHAN DAN LINGKUNGAN PERMUKIMAN)	DOSEN PEMBIMBING	MAHASISWA/NIM	JUDUL TUGAS AKHIR	NAMA GAMBAR	SKALA	NO. HAL	PARAF/KETERANGAN
1	ABDULLAH	ARQUITECTURE		Dr. Ir Hj. Idawarni J. Asmal, MT Dr. H. Edward Syarif, ST., MT	REZKY NURFADILAH SIHI D051181001	PENERAPAN <i>GREEN ARCHITECTURE</i> PADA PERMUKIMAN PESISIR DI KOTA BAUBAU SULAWESI TENGGARA	TAMPAK BANGUNAN	1:50		



TAMPAK SAMPING KANAN
SKALA 1:50




TAMPAK SAMPING KIRI
SKALA 1:50





Optimized using
trial version
www.balesio.com


ARQUITEKTUR	TUGAS AKHIR PERANCANGAN (LBE PERANCANGAN PERUMAHAN DAN LINGKUNGAN PERMUKIMAN)	DOSEN PEMBIMBING	MAHASISWA/NIM	JUDUL TUGAS AKHIR	NAMA GAMBAR	SKALA	NO. HAL	PARAF/KETERANGAN
ABDULLAH MUJIB		Dr. Ir Hj. Idawarni J. Asmal, MT Dr. H. Edward Syarif, ST., MT	REZKY NURFADILAH SIHI D051181001	PENERAPAN <i>GREEN ARCHITECTURE</i> PADA PERMUKIMAN PESISIR DI KOTA BAUBAU SULAWESI TENGGARA	TAMPAK BANGUNAN	1:50		

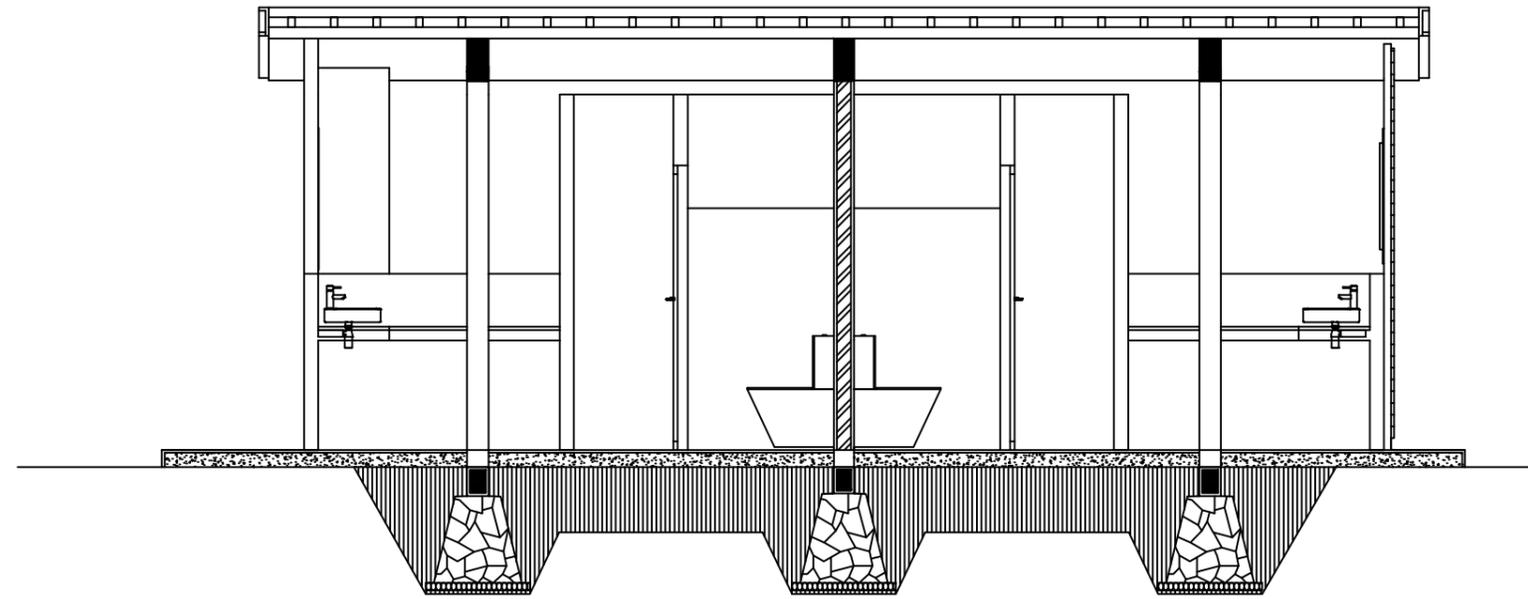

POT A-A
SKALA 1/50

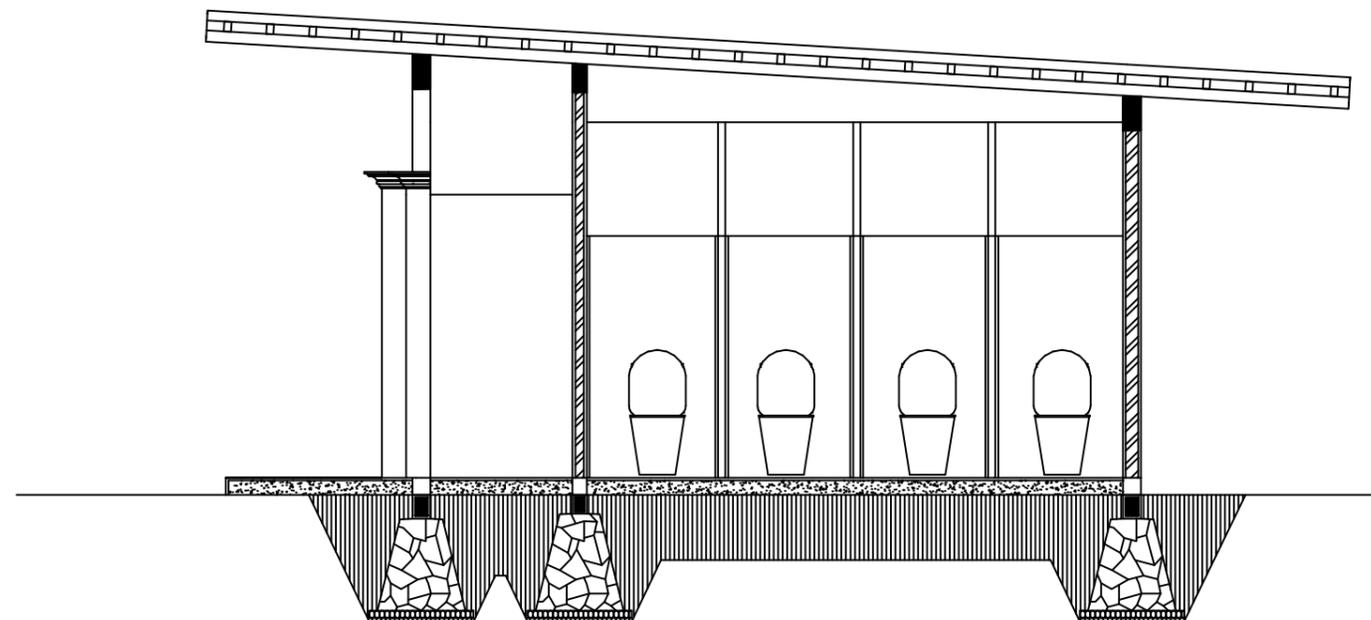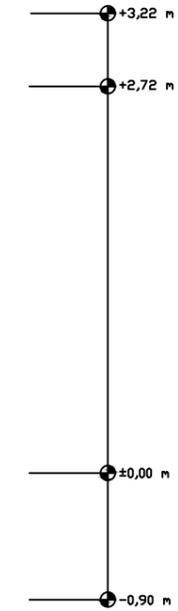

POT B-B
SKALA 1/50

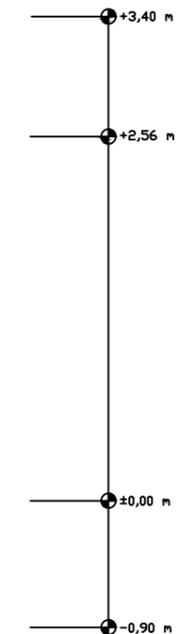


Optimized using
trial version
www.balesio.com

ARSITEKTUR
S TEKNIK
UNIVERSITAS HASANUDDIN

STUDIO AKHIR
AKHIR PERANCANGAN
(LBE PERANCANGAN
PERUMAHAN DAN
LINGKUNGAN
PERMUKIMAN)

DOSEN PEMBIMBING	JUDUL TUGAS AKHIR	NAMA/NIM	NAMA GAMBAR	SKALA	NO.GAMBAR	JUMLAH HLM	PARAF/KETERANGAN
Dr. Ir. H. Idawarni J asmal., MT Dr. H. Edward Syarif, ST., MT	PENERAPAN GREEN ARCHITECTURE PADA PERMUKIMAN PESISIR DI KOTA BAUBAU SULAWESI TENGGARA	REZKY NURFADILAH SIHI D051181001	TAMPAK POTONGAN	1 : 50			

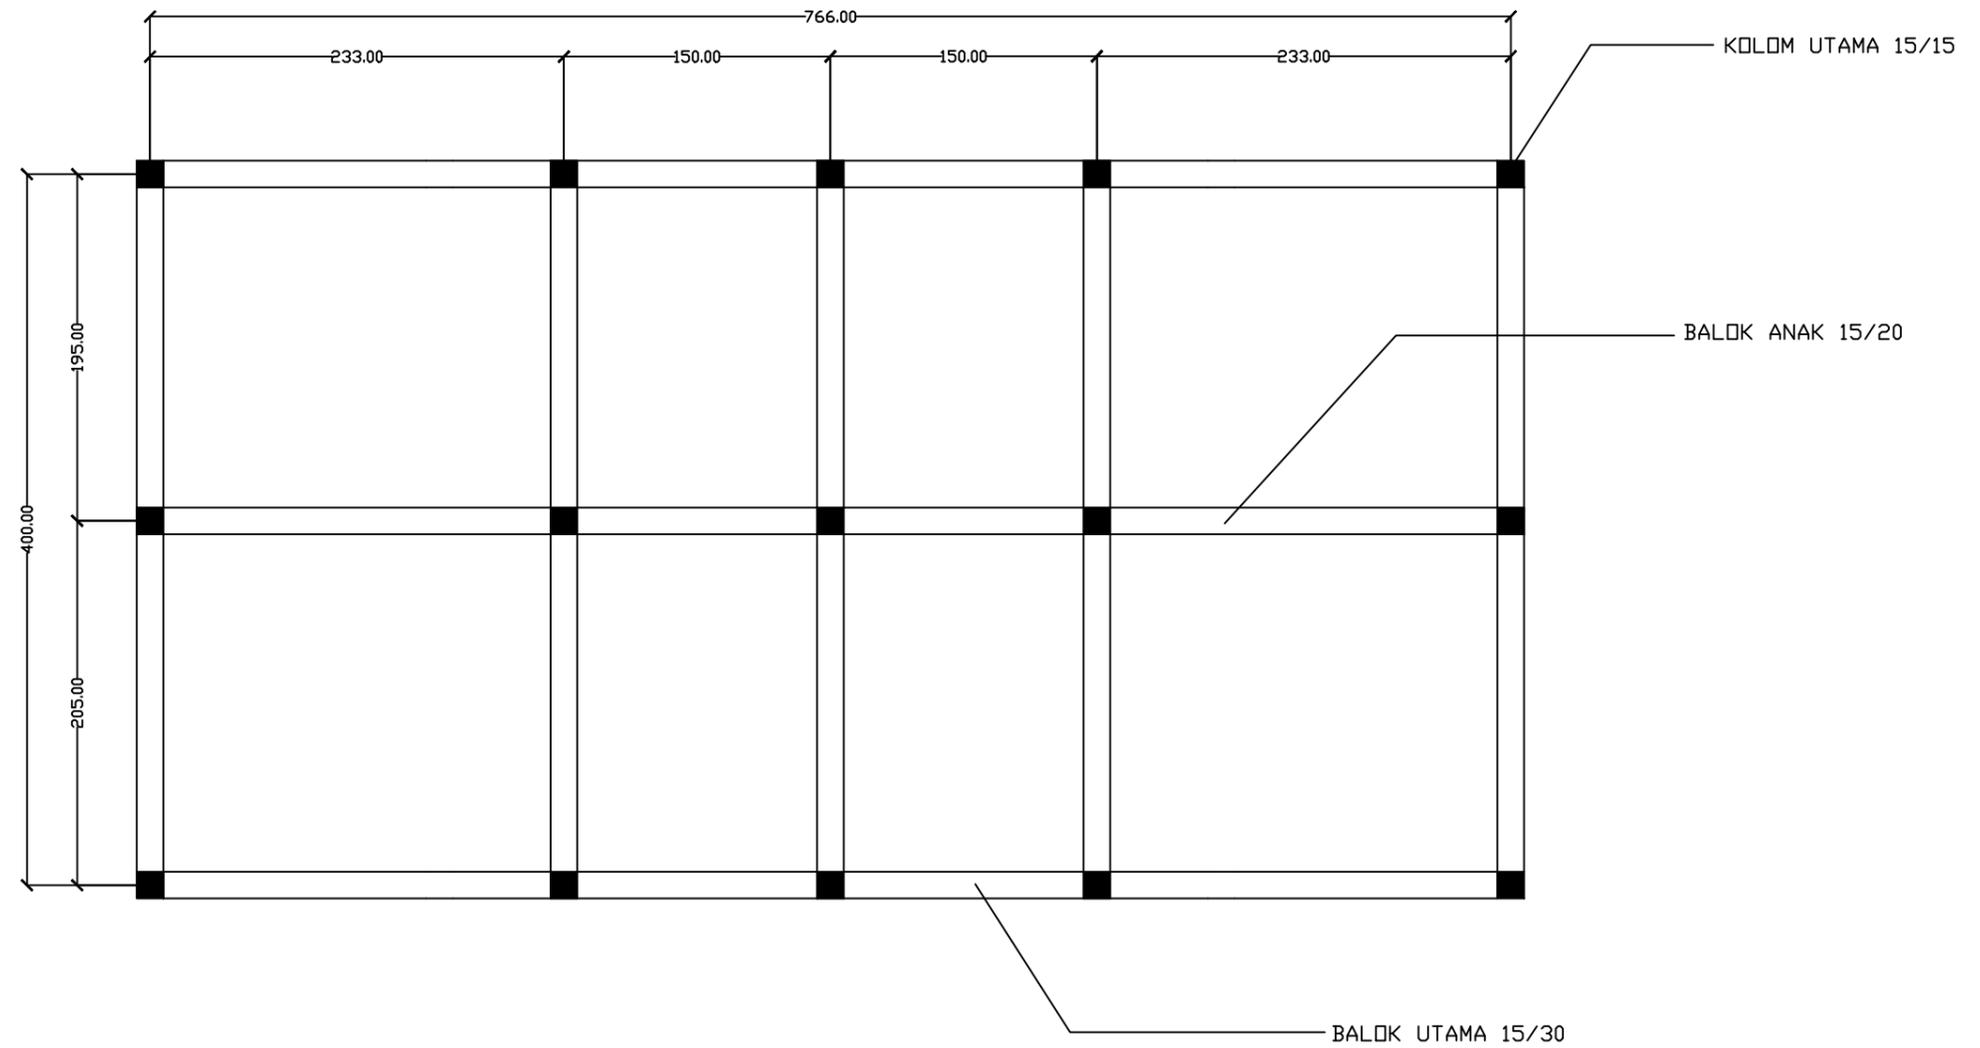

RENCANA KOLM DAN BALOK
SKALA 1:40




Optimized using
trial version
www.balesio.com

ARSITEKTUR
S TEKNIK
UNIVERSITAS HASANUDDIN

STUDIO AKHIR
AKHIR PERANCANGAN
(LBE PERANCANGAN
PERUMAHAN DAN
LINGKUNGAN
PERMUKIMAN)

DOSEN PEMBIMBING	JUDUL TUGAS AKHIR	NAMA/NIM	NAMA GAMBAR	SKALA	NO.GAMBAR	JUMLAH HLM	PARAF/KETERANGAN
Dr. Ir. H. Idawarni J asmal., MT Dr. H. Edward Syarif, ST., MT	PENERAPAN GREEN ARCHITECTURE PADA PERMUKIMAN PESISIR DI KOTA BAUBAU SULAWESI TENGGARA	REZKY NURFADILAH SIHI D051181001	RENCANA KOLM DAN BALOK	1 : 2500			

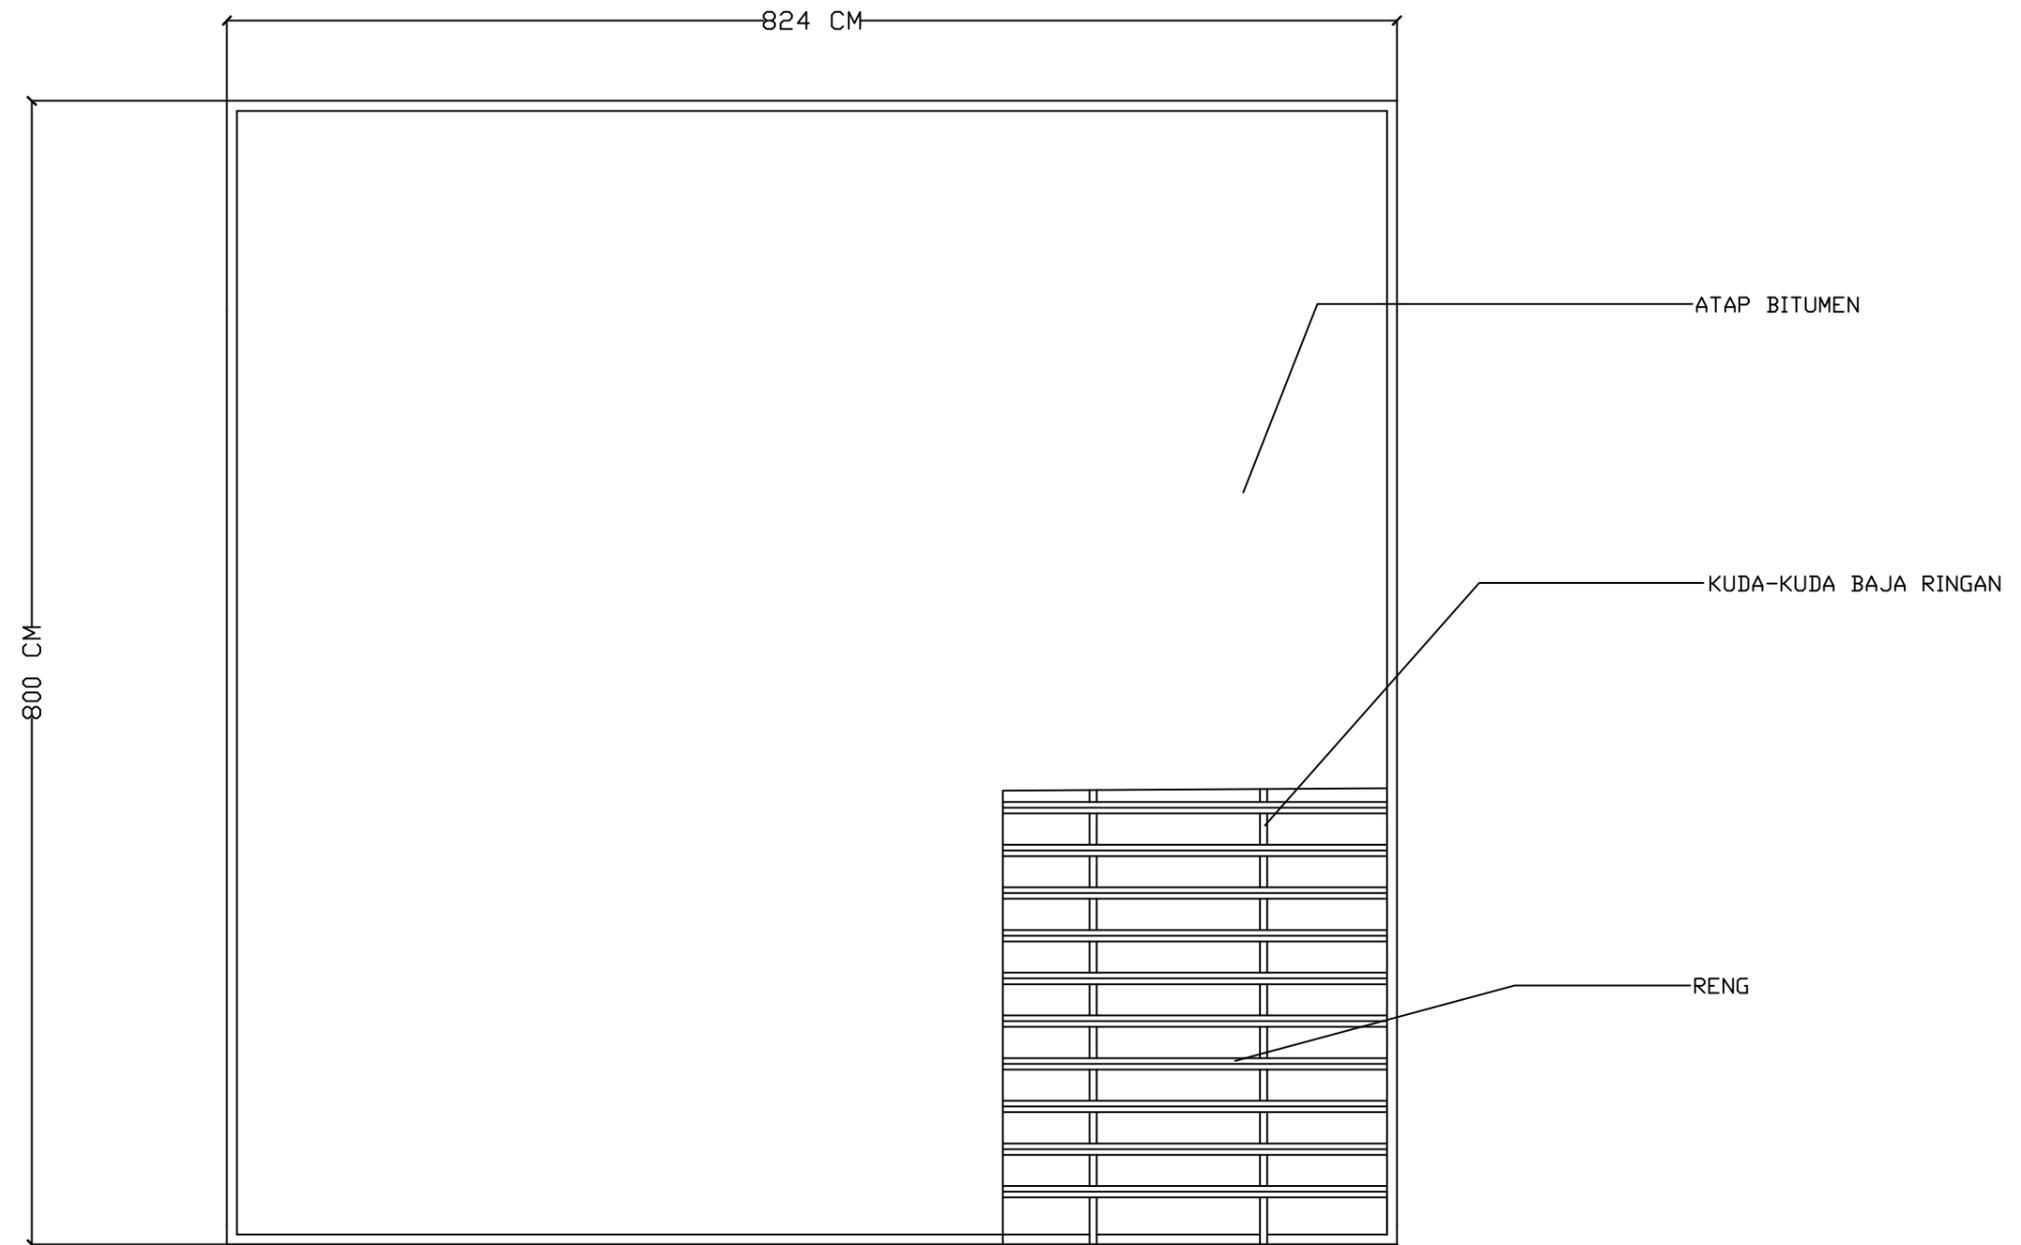


		DOSEN PEMBIMBING	JUDUL TUGAS AKHIR	NAMA/NIM	NAMA GAMBAR	SKALA	NO.GAMBAR	JUMLAH HLM	PARAF/KETERANGAN
ARSITEKTUR S TEKNIK UNIVERSITAS HASANUDDIN	STUDIO AKHIR AKHIR PERANCANGAN (LBE PERANCANGAN PERUMAHAN DAN LINGKUNGAN PERMUKIMAN)	Dr. Ir. H. Idawarni J asmal., MT Dr. H. Edward Syarif, ST., MT	PENERAPAN GREEN ARCHITECTURE PADA PERMUKIMAN PESISIR DI KOTA BAUBAU SULAWESI TENGGARA	REZKY NURFADILAH SIHI D051181001	RENCANA ATAP	1 : 50			



Optimized using
trial version
www.balesio.com

FAKULTAS	TUJUAN	DOSEN PEMBIMBING	MAHASISWA	JUDUL TUGAS AKHIR	NAMA GAMBAR	EKALA	NO. HAL	DAFTAR KETERANGAN
TEKNIK ARSITEKTUR	TUJUAN AKHIR PERANCANGAN GEDUNG PERANCANGAN PERUBAHAN DAN LINGKUNGAN PERMUKAWAN	Dr. H. H. Mawati, J. Arsal, MT Dr. H. Edward Syarif, ST., MT	REZKY NURFAZILAH SH 0051181001	PENERAPAN GREEN ARCHITECTURE PADA PERUMAHAN PESISIR DI KOTA DAUDAU GULAWESI TENGGARA	PREDEKTIF BANGUNAN			

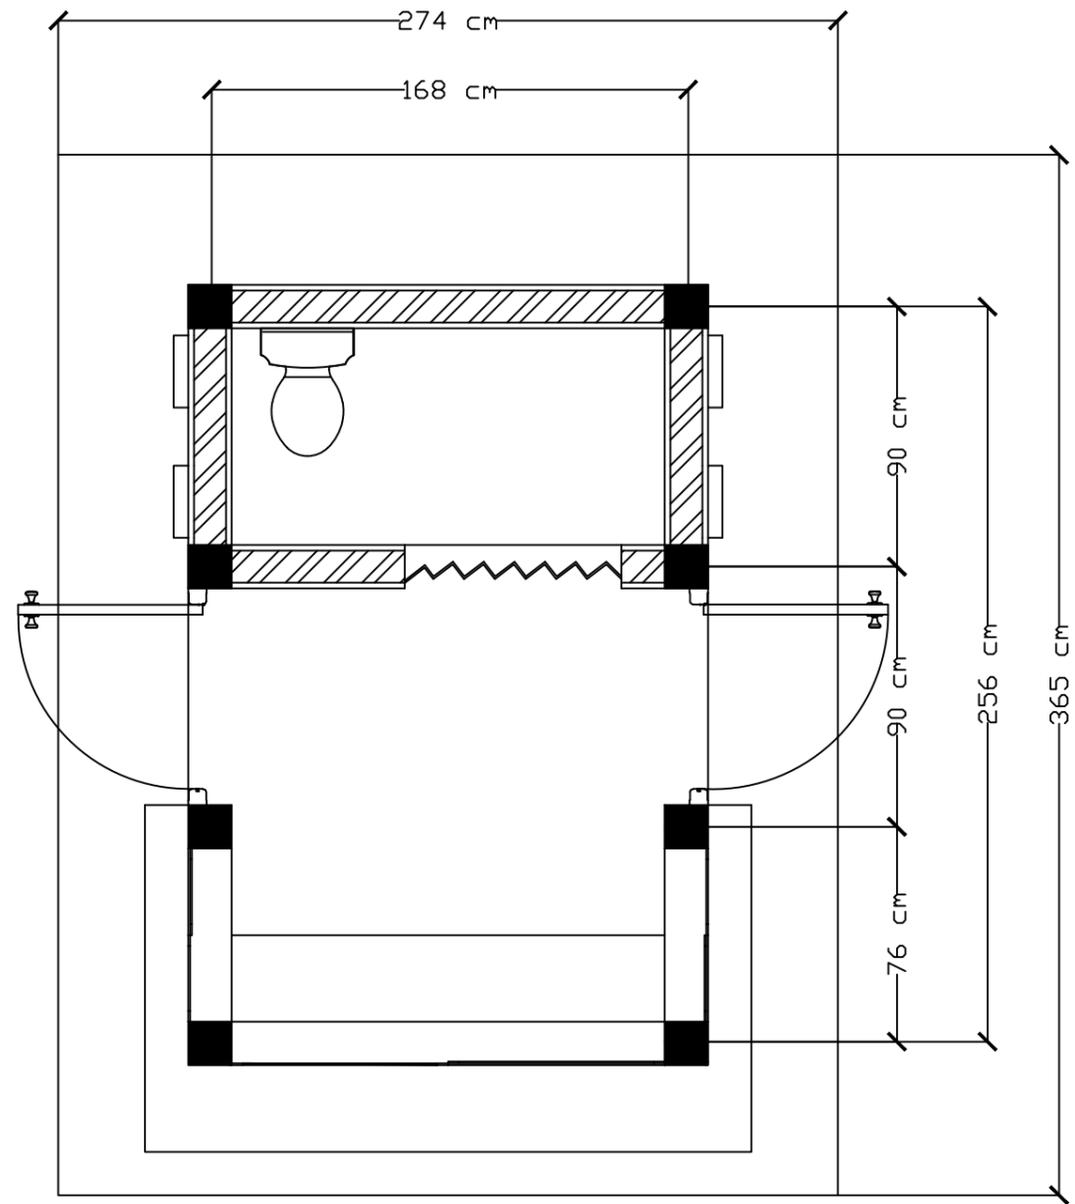

DENA POS JAGA

SKALA 1:25



Optimized using
trial version
www.balesio.com


ARSITEKTUR
S TEKNIK
UNIVERSITAS HASANUDDIN

STUDIO AKHIR
AKHIR PERANCANGAN
(LBE PERANCANGAN
PERUMAHAN DAN
LINGKUNGAN
PERMUKIMAN)


DOSEN PEMBIMBING	JUDUL TUGAS AKHIR	NAMA/NIM	NAMA GAMBAR	SKALA	NO.GAMBAR	JUMLAH HLM	PARAF/KETERANGAN
Dr. Ir. H. Idawarni J asmal., MT Dr. H. Edward Syarif, ST., MT	PENERAPAN GREEN ARCHITECTURE PADA PERMUKIMAN PESISIR DI KOTA BAUBAU SULAWESI TENGGARA	REZKY NURFADILAH SIHI D051181001	DENA	1 : 25			




TAMPAK DEPAN
SKALA 1:35

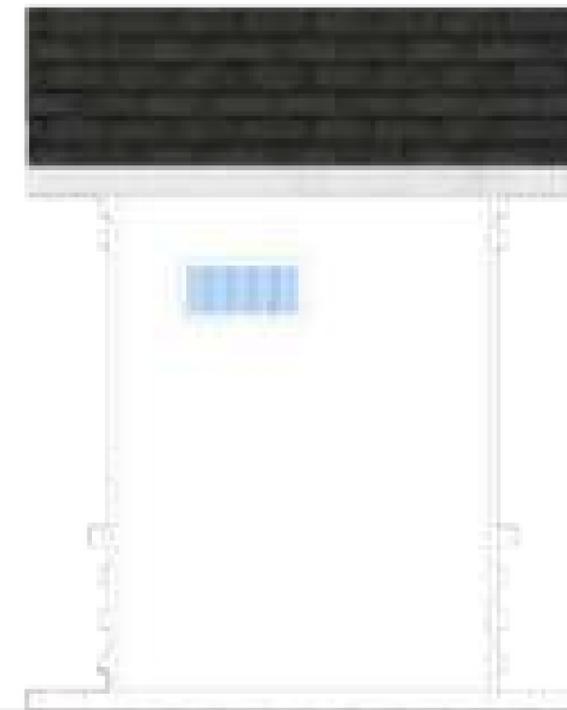

TAMPAK BELAKANG
SKALA 1:35

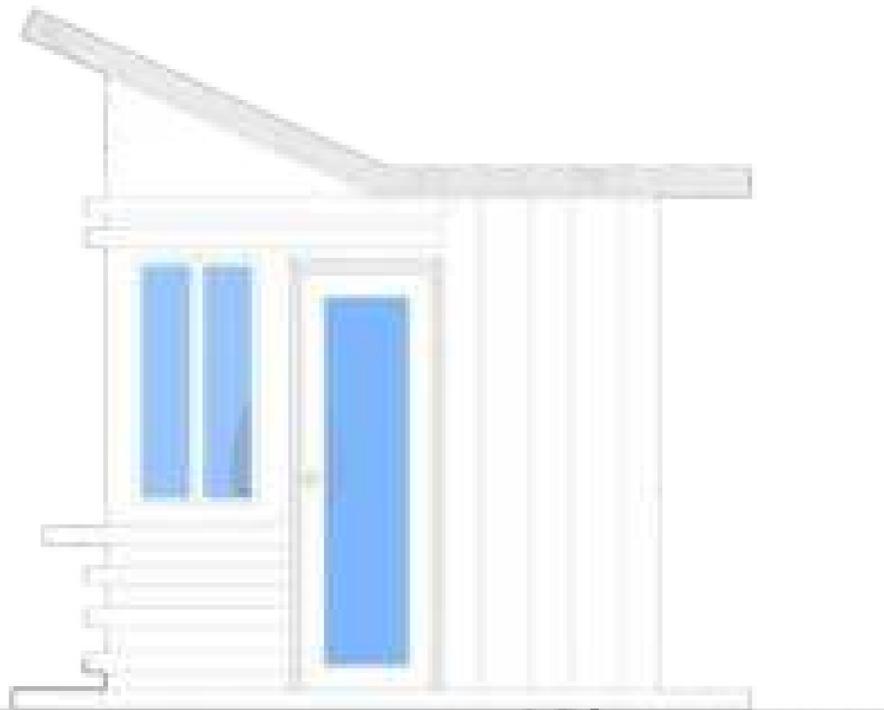

TAMPAK KIRI

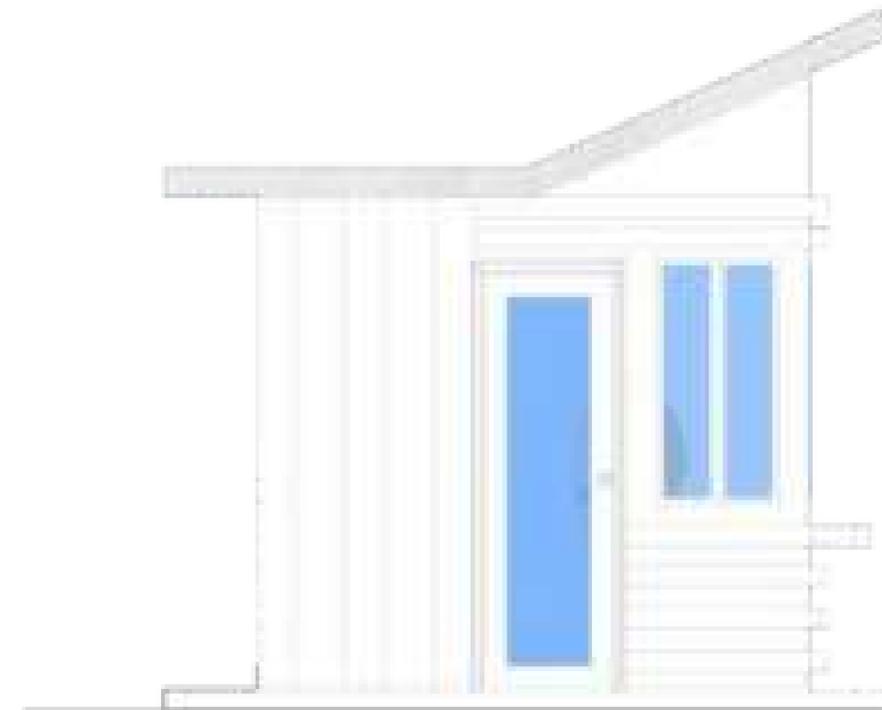

TAMPAK KIRI
SKALA 1:35



Optimized using
trial version
www.balesio.com

ARHITECTUR
MUDDIN

TUGAS AKHIR
PERANCANGAN
(LBE PERANCANGAN
PERUMAHAN DAN
LINGKUNGAN
PERMUKIMAN)

DOSEN PEMBIMBING

Dr. Ir Hj. Idawarni J. Asmal, MT
Dr. H. Edward Syarif, ST., MT

MAHASISWA/NIM

REZKY NURFADILAH SIHI
D051181001

JUDUL TUGAS AKHIR

PENERAPAN *GREEN*
ARCHITECTURE PADA
PERMUKIMAN PESISIR DI KOTA
BAUBAU SULAWESI TENGGARA

NAMA GAMBAR





TAMPAK
BANGUNAN

SKALA

1:35

NO. HAL

PARAF/KETERANGAN

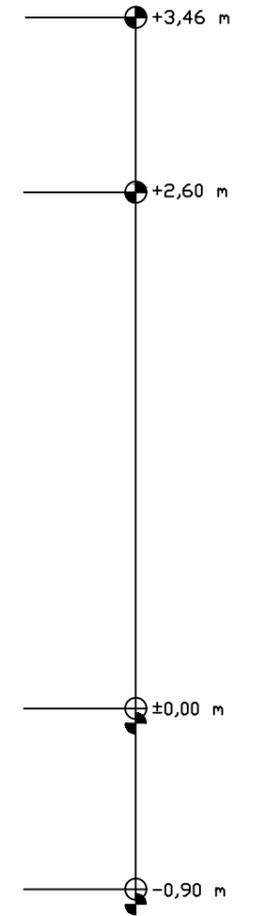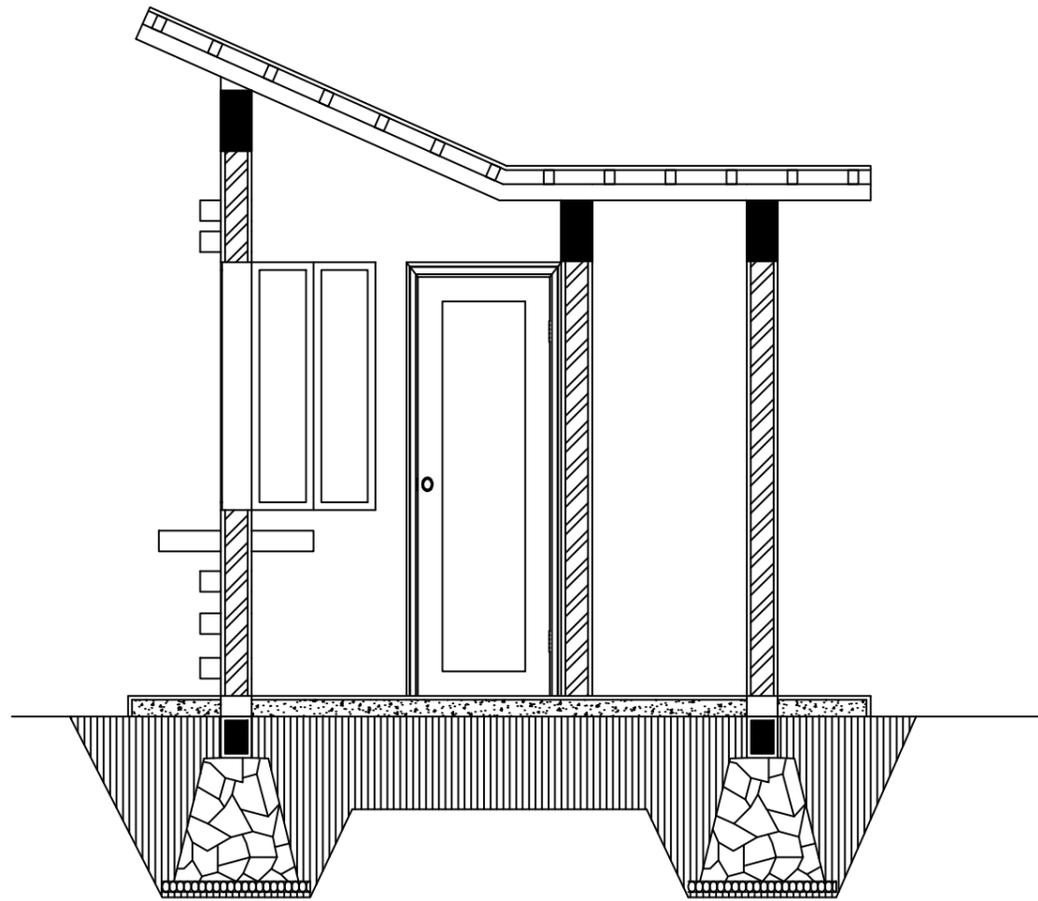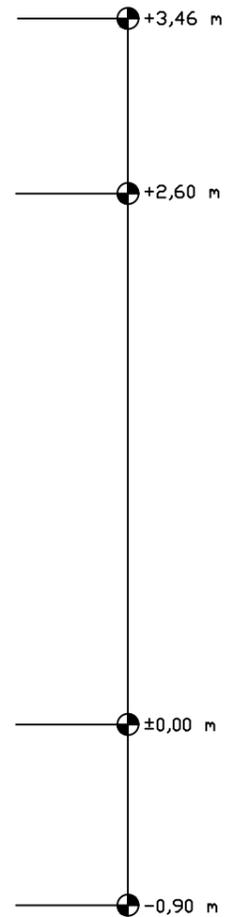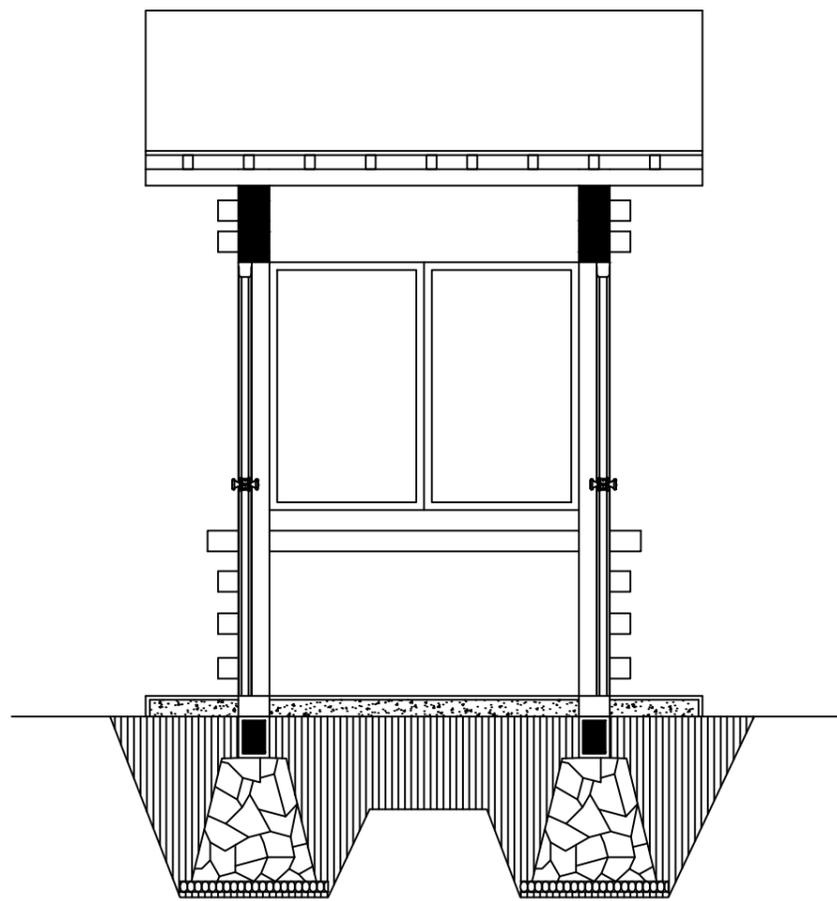

POT A-A
SKALA 1:35

POT B-B
SKALA 1:35




Optimized using
trial version
www.balesio.com

ARSITEKTUR
S TEKNIK
UNIVERSITAS HASANUDDIN

STUDIO AKHIR
AKHIR PERANCANGAN
(LBE PERANCANGAN
PERUMAHAN DAN
LINGKUNGAN
PERMUKIMAN)

DOSEN PEMBIMBING	JUDUL TUGAS AKHIR	NAMA/NIM	NAMA GAMBAR	SKALA	NO.GAMBAR	JUMLAH HLM	PARAF/KETERANGAN
Dr. Ir. H. Idawarni J asmal., MT Dr. H. Edward Syarif, ST., MT	PENERAPAN GREEN ARCHITECTURE PADA PERMUKIMAN PESISIR DI KOTA BAUBAU SULAWESI TENGGARA	REZKY NURFADILAH SIHI D051181001	TAMPAK POTONGAN	1 : 35			

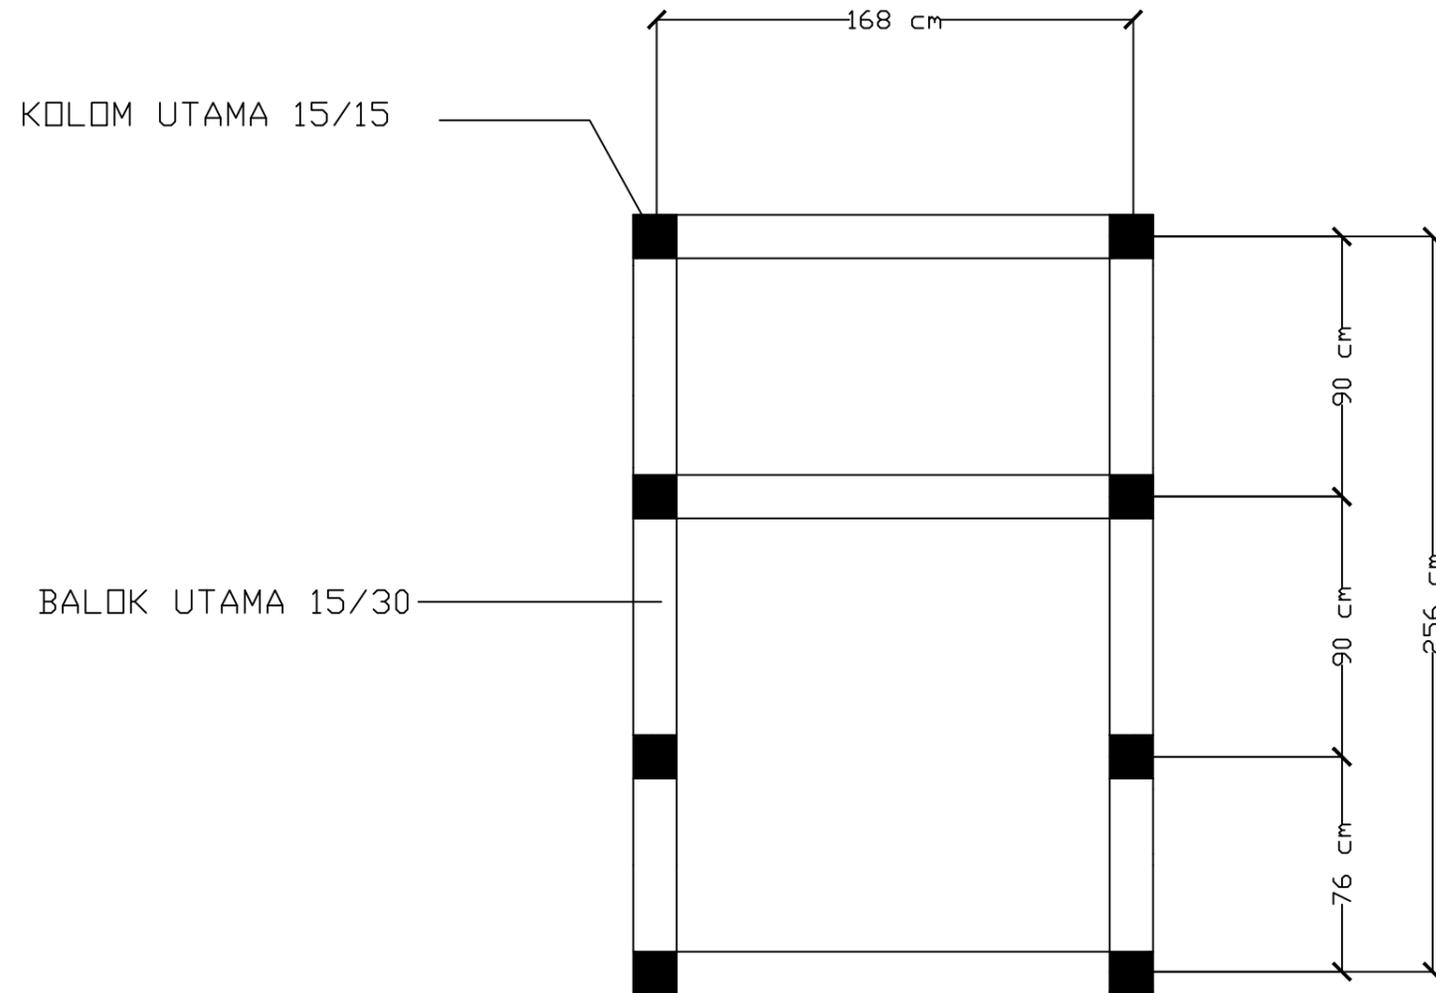

RENCANA KOLOM DAN BALOK

SKALA 1:25




Optimized using
trial version
www.balesio.com

ARSITEKTUR
S TEKNIK
UNIVERSITAS HASANUDDIN

STUDIO AKHIR
AKHIR PERANCANGAN
(LBE PERANCANGAN
PERUMAHAN DAN
LINGKUNGAN
PERMUKIMAN)

DOSEN PEMBIMBING	JUDUL TUGAS AKHIR	NAMA/NIM	NAMA GAMBAR	SKALA	NO.GAMBAR	JUMLAH HLM	PARAF/KETERANGAN
Dr. Ir. H. Idawarni J asmal., MT Dr. H. Edward Syarif, ST., MT	PENERAPAN GREEN ARCHITECTURE PADA PERMUKIMAN PESISIR DI KOTA BAUBAU SULAWESI TENGGARA	REZKY NURFADILAH SIHI D051181001	RENCANA KOLOM DAN BALOK	1 : 25			

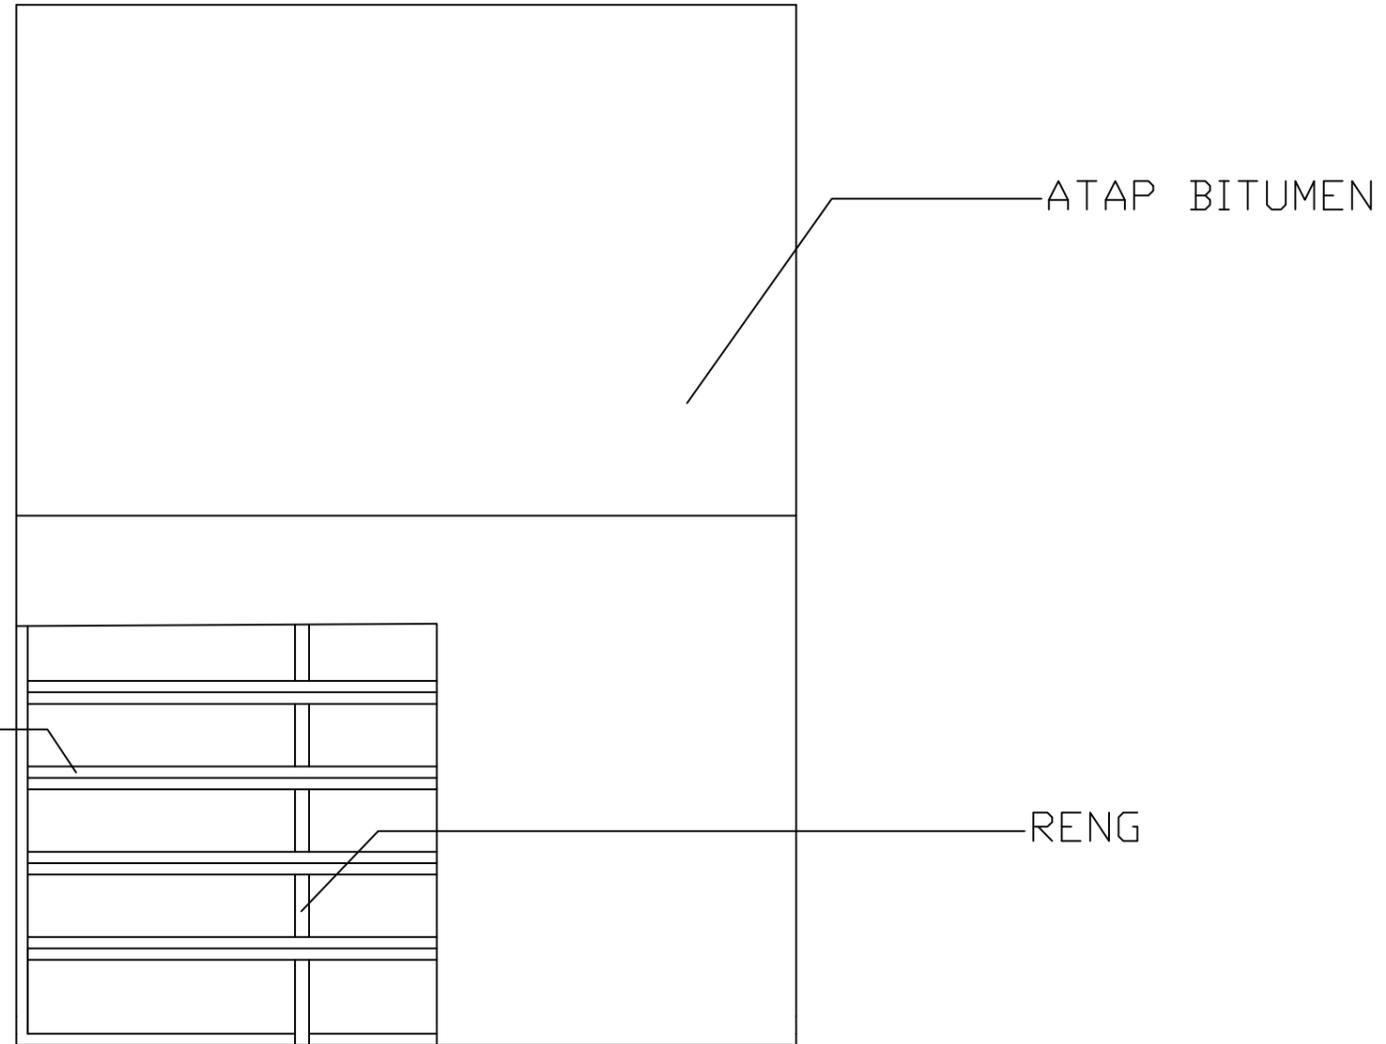

KUDA-KUDA BAJA RINGAN

ATAP BITUMEN

RENG



RENCANA ATAP

SKALA 1:25



Optimized using
trial version
www.balesio.com

ARSITEKTUR
S TEKNIK
UNIVERSITAS HASANUDDIN



STUDIO AKHIR
AKHIR PERANCANGAN
(LBE PERANCANGAN
PERUMAHAN DAN
LINGKUNGAN
PERMUKIMAN)

DOSEN PEMBIMBING	JUDUL TUGAS AKHIR	NAMA/NIM	NAMA GAMBAR	SKALA	NO.GAMBAR	JUMLAH HLM	PARAF/KETERANGAN
Dr. Ir. H. Idawarni J asmal., MT Dr. H. Edward Syarif, ST., MT	PENERAPAN GREEN ARCHITECTURE PADA PERMUKIMAN PESISIR DI KOTA BAUBAU SULAWESI TENGGARA	REZKY NURFADILAH SIHI D051181001	RENCANA ATAP	1 : 25			




		DOSEN PEMBIMBING	MAHASISWA	JUDUL TUGAS AKHIR	NAMA GAMBAR	SKALA	NO. GAMBAR
 <p>RSITEKTUR TEKNIK ASANUDDIN</p> <p>Optimized using trial version www.balesio.com</p>	<p>TUGAS AKHIR PERANCANGAN (LBE PERANCANGAN PERUMAHAN DAN LINGKUNGAN PERMUKIMAN)</p>	<p>Dr. Ir. Hj. Idawarni J. Asmal, MT Dr. H. Edward Syarif, ST., MT</p>	<p>REZKY NURFADILAH SIHI D051181001</p>	<p>PENERAPAN <i>GREEN ARCHITECTURE</i> PADA PERMUKIMAN PESISIR DI KOTA BAUBAU SULAWESI TENGARA</p>	<p>TAMPAK PRESPEKTIF</p>		

ISOMETRI STRUKTUR

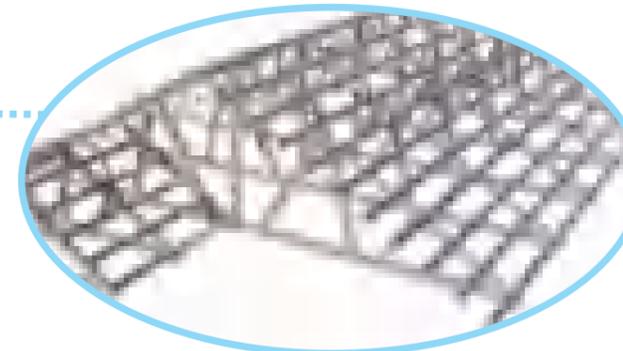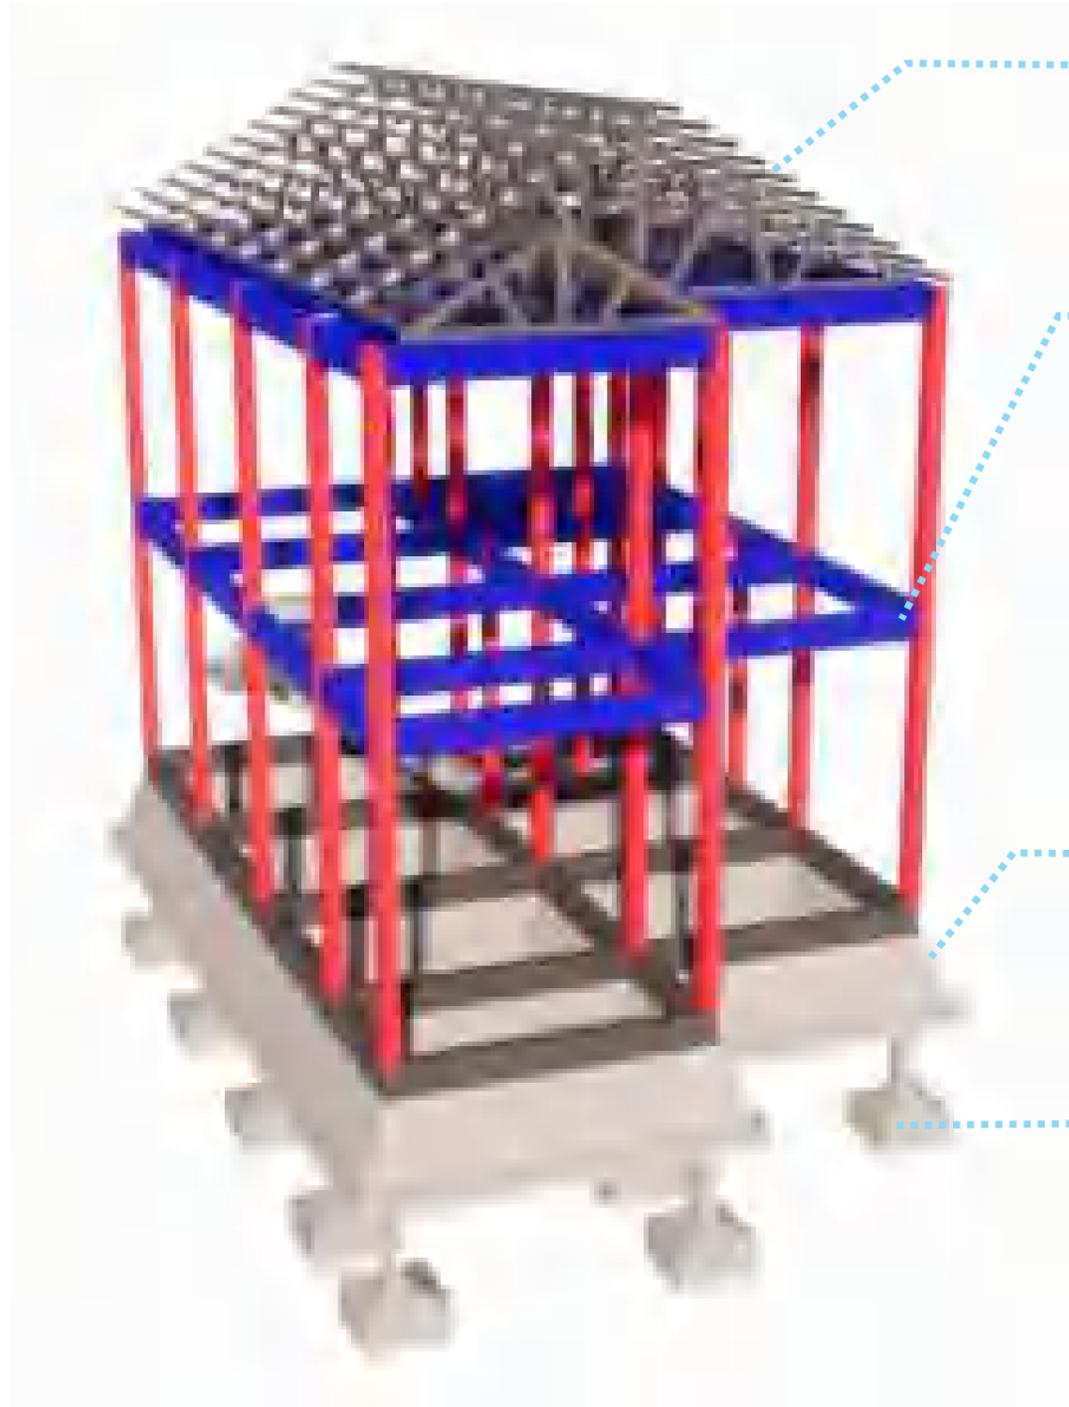


RANGKA ATAP BAJA RINGAN

- KOLOM UTAMA 15/20
- BALOK UTAMA 15/30

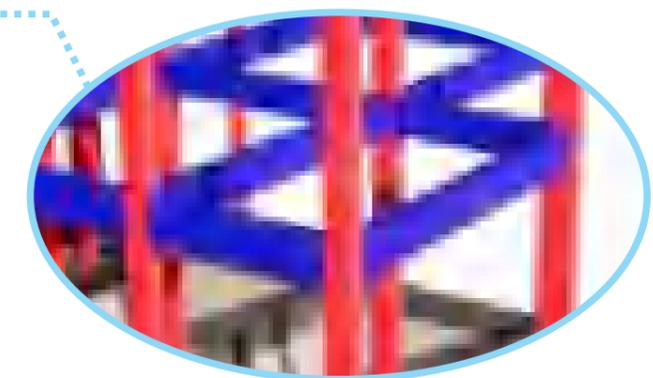


PONDASI BATU KALI

PONDASI TAPAK

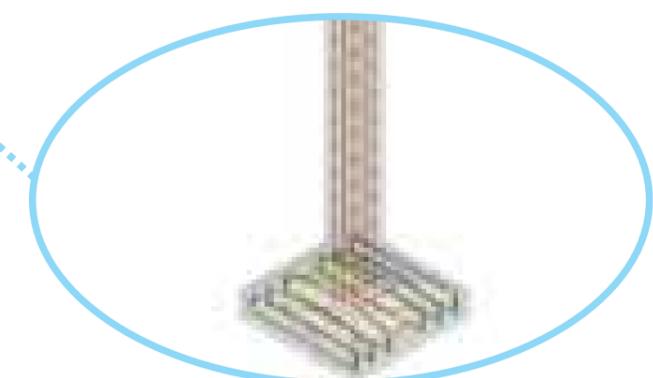

 RSITEKTUR TEKNIK ASANUDDIN	TUGAS AKHIR PERANCANGAN (LBE PERANCANGAN PERUMAHAN DAN LINGKUNGAN PERMUKIMAN)	DOSEN PEMBIMBING	MAHASISWA	JUDUL TUGAS AKHIR	NAMA GAMBAR	SKALA	NO. GAMBAR
		Dr. Ir. Hj. Idawarni J. Asmal, MT Dr. H. Edward Syarif, ST., MT	REZKY NURFADILAH SIHI D051181001	PENERAPAN <i>GREEN ARCHITECTURE</i> PADA PERMUKIMAN PESISIR DI KOTA BAUBAU SULAWESI TENGGARA	ISOMETRI STRUKTUR		


DETAIL LANDSCAPE 1

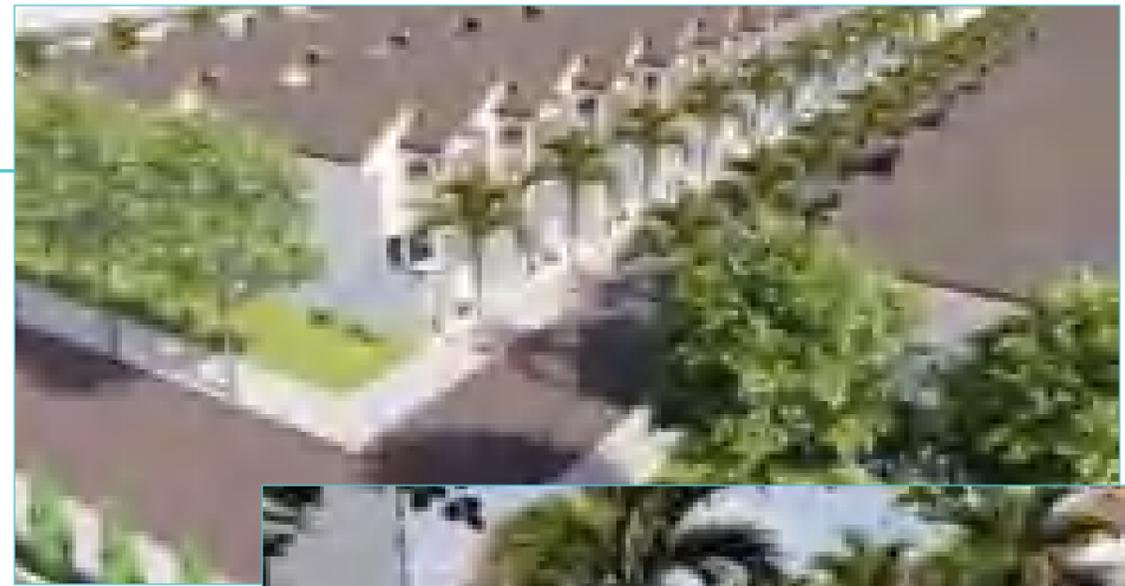

KETERANGAN:



POHON PALEM

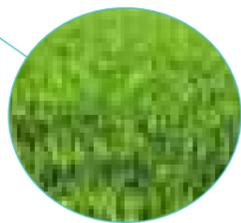

RUMPUT



POHON TANJUNG

 ARSITEKTUR TEKNIK ASANUDDIN	TUGAS AKHIR PERANCANGAN (LBE PERANCANGAN PERUMAHAN DAN LINGKUNGAN PERMUKIMAN)	DOSEN PEMBIMBING	MAHASISWA	JUDUL TUGAS AKHIR	NAMA GAMBAR	SKALA	NO. GAMBAR
		Dr. Ir. Hj. Idawarni J. Asmal, MT Dr. H. Edward Syarif, ST., MT	REZKY NURFADILAH SIHI D051181001	PENERAPAN <i>GREEN ARCHITECTURE</i> PADA PERMUKIMAN PESISIR DI KOTA BAUBAU SULAWESI TENGGARA	DETAIL LANDSCAPE 1		


DETAIL LANDSCAPE 2



POHON TANJUNG


RUMPUT

POHON PALEM

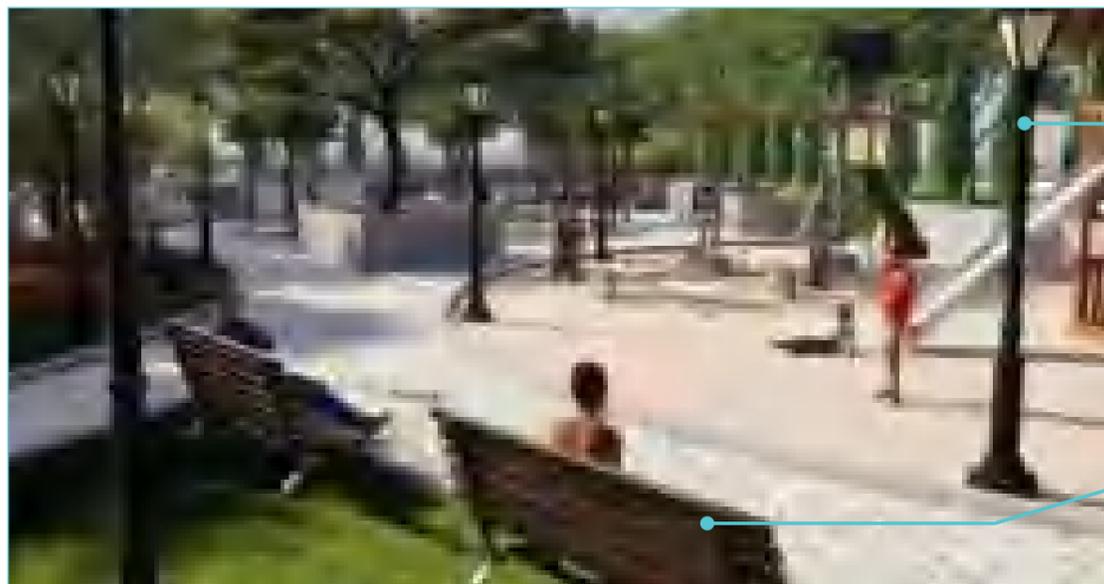


		DOSEN PEMBIMBING	MAHASISWA	JUDUL TUGAS AKHIR	NAMA GAMBAR	SKALA	NO. GAMBAR
<p>ARSITEKTUR TEKNIK ASANUDDIN</p> <p>Optimized using trial version www.balesio.com</p>	<p>TUGAS AKHIR PERANCANGAN (LBE PERANCANGAN PERUMAHAN DAN LINGKUNGAN PERMUKIMAN)</p>	<p>Dr. Ir. Hj. Idawarni J. Asmal, MT Dr. H. Edward Syarif, ST., MT</p>	<p>REZKY NURFADILAH SIHI D051181001</p>	<p>PENERAPAN <i>GREEN ARCHITECTURE</i> PADA PERMUKIMAN PESISIR DI KOTA BAUBAU SULAWESI TENGARA</p>	<p>DETAIL LANDSCAPE 2</p>		


DETAIL ARSITEKTUR

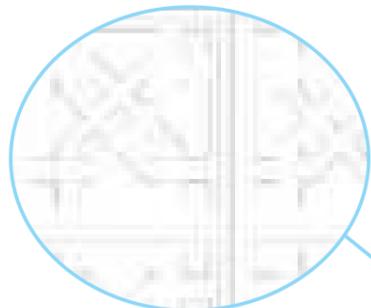



Roster batako untuk lubang udara berfungsi sebagai tempat sirkulasi udara pada bangunan.

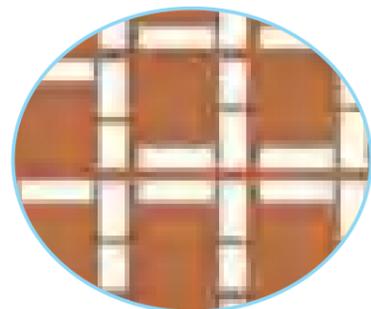


Roster tanah liat digunakan sebagai filter cahaya matahari yang dapat masuk terlalu banyak ke dalam bangunan.



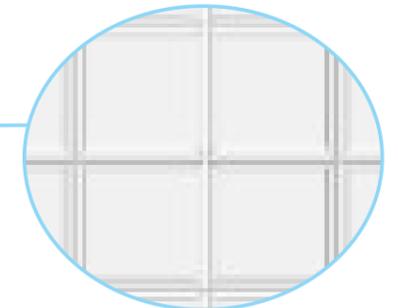


Glass block berfungsi untuk menciptakan pencahayaan alami pada bangunan.

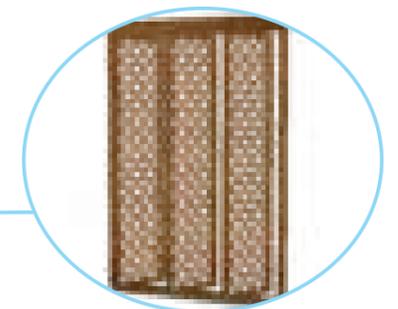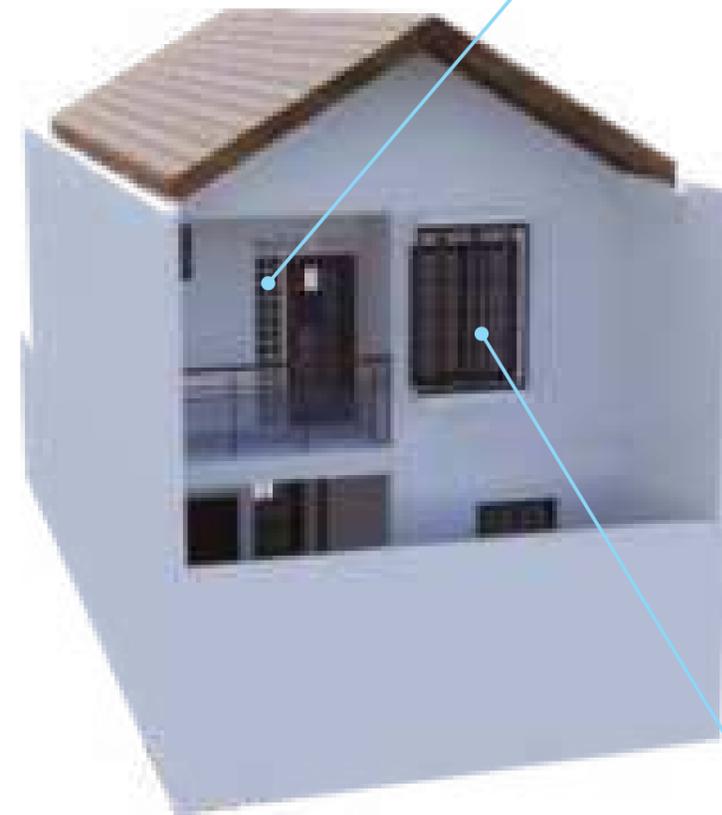

Sun shading digunakan untuk meredam panas dari luar bangunan.

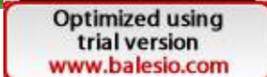		DOSEN PEMBIMBING	MAHASISWA	JUDUL TUGAS AKHIR	NAMA GAMBAR	SKALA	NO. GAMBAR
	TUGAS AKHIR PERANCANGAN (LBE PERANCANGAN PERUMAHAN DAN LINGKUNGAN PERMUKIMAN)	Dr. Ir. Hj. Idawarni J. Asmal, MT Dr. H. Edward Syarif, ST., MT	REZKY NURFADILAH SIHI D051181001	PENERAPAN <i>GREEN ARCHITECTURE</i> PADA PERMUKIMAN PESISIR DI KOTA BAUBAU SULAWESI TENGGARA	DETAIL ARSITEKTUR		

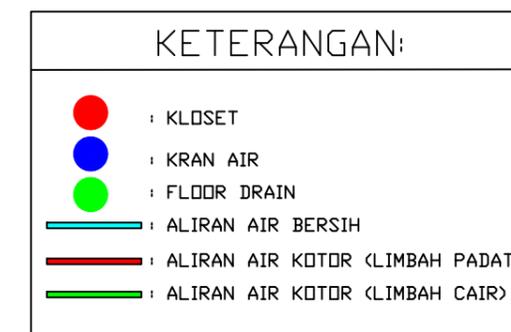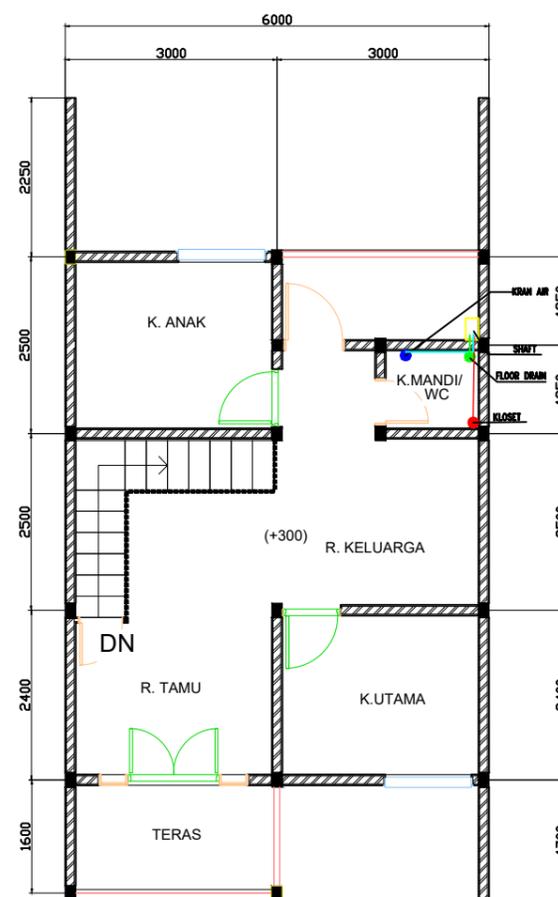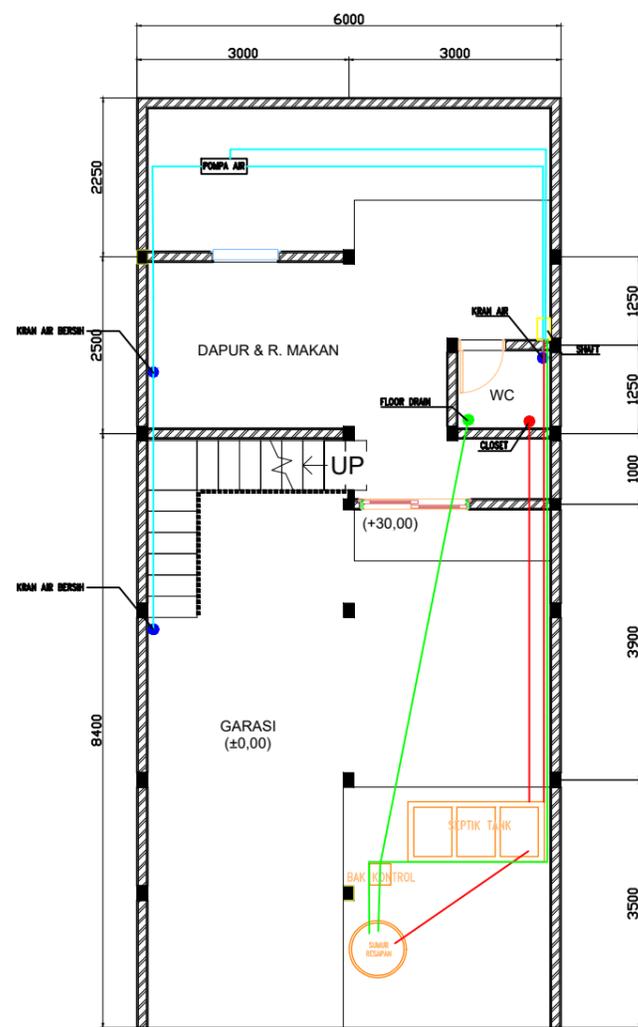

Optimized using
trial version
www.balesio.com

ARSITEKTUR
S TEKNIK
UNIVERSITAS HASANUDDIN

STUDIO AKHIR
AKHIR PERANCANGAN
(LBE PERANCANGAN
PERUMAHAN DAN
LINGKUNGAN
PERMUKIMAN)

DOSEN PEMBIMBING

Dr. Ir. H. Idawarni J asmal., MT
Dr. H. Edward Syarif, ST., MT

JUDUL TUGAS AKHIR

PENERAPAN GREEN
ARCHITECTURE PADA
PERMUKIMAN PESISIR DI
KOTA BAUBAU
SULAWESI TENGGARA

NAMA/NIM

REZKY NURFADILAH SIHI
D051181001

NAMA GAMBAR

RENCANA SANITASI



SKALA

1 : 100

NO.GAMBAR

JUMLAH HLM

PARAF/KETERANGAN

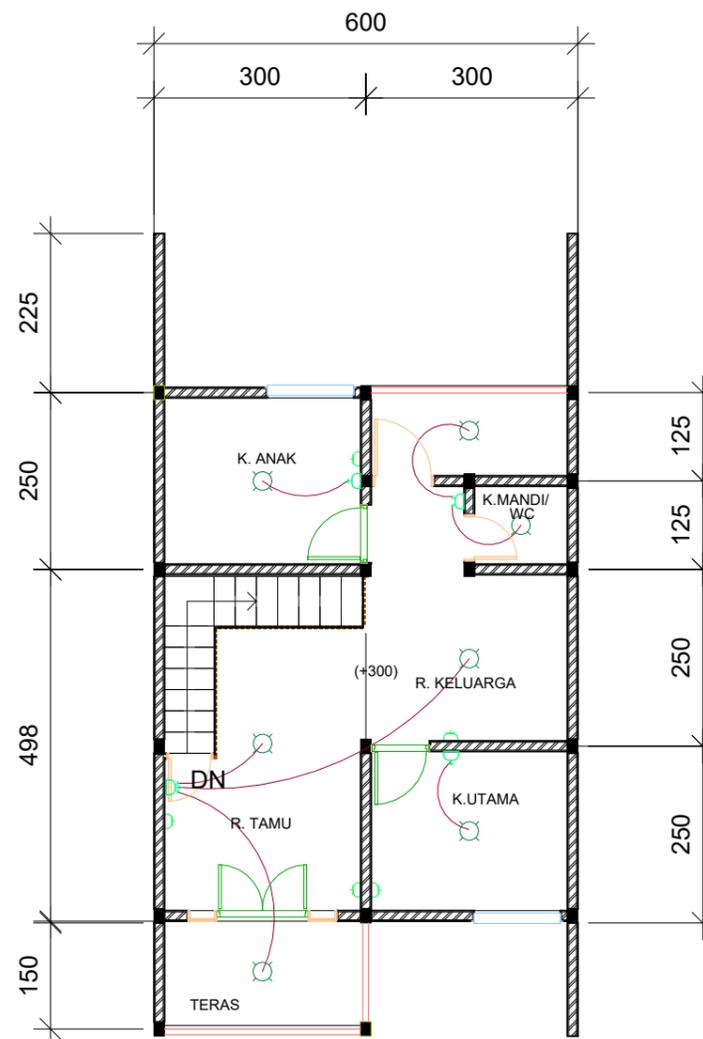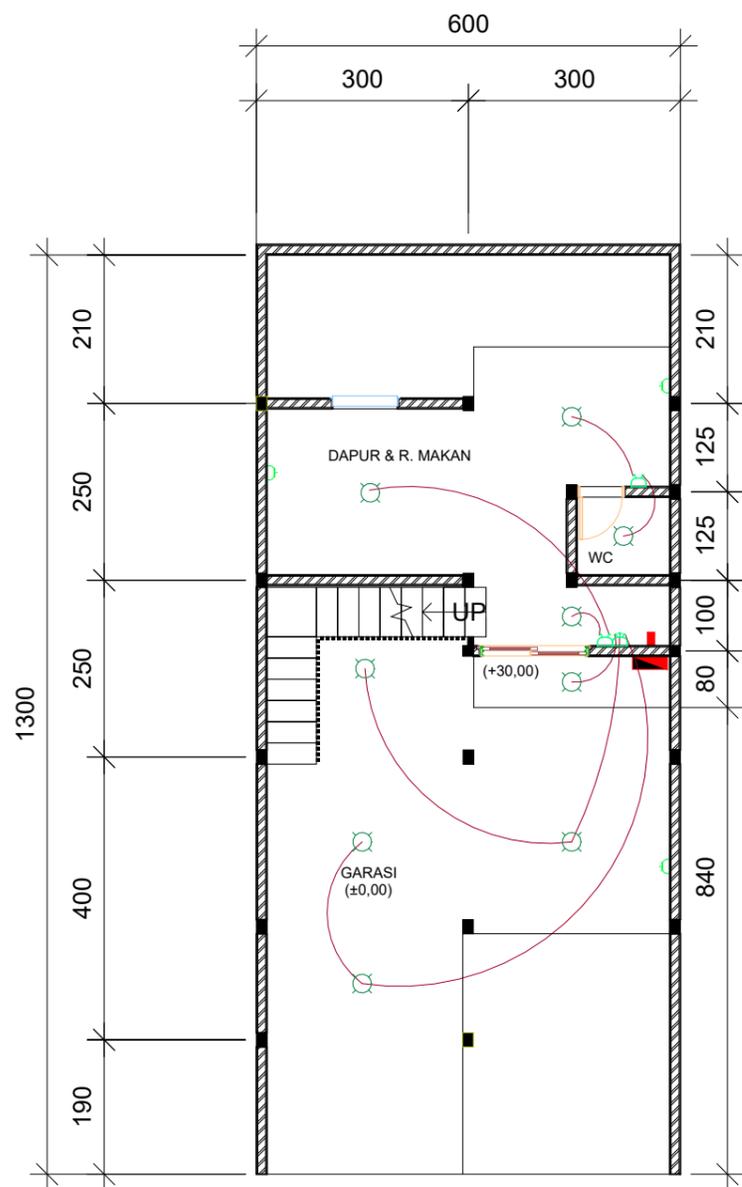


KETERANGAN	JUMLAH
: TITIK LAMPU	16
: SAKELAR TUNGGAL	2
: SAKELAR GANDA	3
: SAKELAR TRIPLE	2
: STOP KONTAK	8
: METERAN	1
: MCB	1
: KABEL LISTRIK	

1 RENCANA INSTALASI LISTRIK
1 : 100

<p>Optimized using trial version www.balesio.com</p>	<p>ARSITEKTUR TEKNIK ASANUDDIN</p> <p>TUGAS AKHIR PERANCANGAN (LBE PERANCANGAN PERUMAHAN DAN LINGKUNGAN PERMUKIMAN)</p>	DOSEN PEMBIMBING	MAHASISWA	JUDUL TUGAS AKHIR	NAMA GAMBAR	SKALA	NO. GAMBAR
		<p>Dr. Ir. Hj. Idawarni J. Asmal, MT Dr. H. Edward Syarif, ST., MT</p>	<p>REZKY NURFADILAH SIHI D051181001</p>	<p>PENERAPAN <i>GREEN ARCHITECTURE</i> PADA PERMUKIMAN PESISIR DI KOTA BAUBAU SULAWESI TENGGARA</p>	<p>RENCANA INSTALASI LISTRIK</p>		

PRESPEKTIF EKSTERIOR

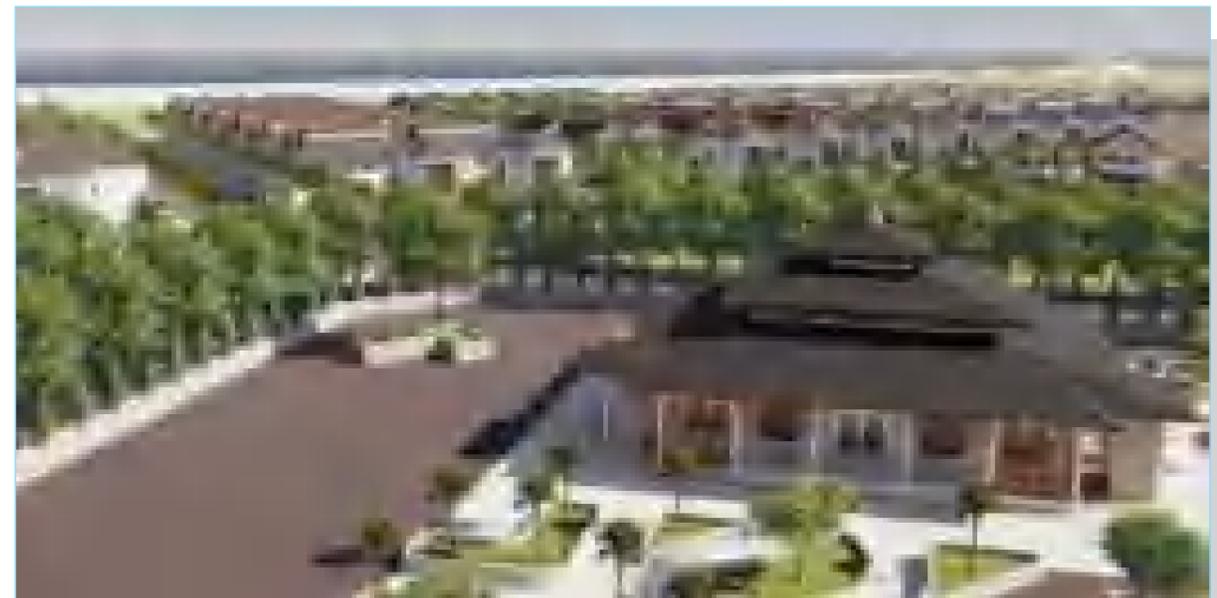

		DOSEN PEMBIMBING	MAHASISWA	JUDUL TUGAS AKHIR	NAMA GAMBAR	SKALA	NO. GAMBAR
	TUGAS AKHIR PERANCANGAN (LBE PERANCANGAN PERUMAHAN DAN LINGKUNGAN PERMUKIMAN)	Dr. Ir. Hj. Idawarni J. Asmal, MT Dr. H. Edward Syarif, ST., MT	REZKY NURFADILAH SIHI D051181001	PENERAPAN <i>GREEN ARCHITECTURE</i> PADA PERMUKIMAN PESISIR DI KOTA BAUBAU SULAWESI TENGGARA	PRESPEKTIF EKSTERIOR		

PRESPEKTIF EKSTERIOR




		DOSEN PEMBIMBING	MAHASISWA	JUDUL TUGAS AKHIR	NAMA GAMBAR	SKALA	NO. GAMBAR
 <p>ARSITEKTUR TEKNIK ASANUDDIN</p> <p>Optimized using trial version www.balesio.com</p>	<p>TUGAS AKHIR PERANCANGAN (LBE PERANCANGAN PERUMAHAN DAN LINGKUNGAN PERMUKIMAN)</p>	<p>Dr. Ir. Hj. Idawarni J. Asmal, MT Dr. H. Edward Syarif, ST., MT</p>	<p>REZKY NURFADILAH SIHI D051181001</p>	<p>PENERAPAN <i>GREEN ARCHITECTURE</i> PADA PERMUKIMAN PESISIR DI KOTA BAUBAU SULAWESI TENGARA</p>	<p>PRESPEKTIF EKSTERIOR</p>		

PRESPEKTIF EKSTERIOR



		DOSEN PEMBIMBING	MAHASISWA	JUDUL TUGAS AKHIR	NAMA GAMBAR	SKALA	NO. GAMBAR
 <p> ARSITEKTUR TEKNIK ASANUDDIN </p> <p> Optimized using trial version www.balesio.com </p>	<p> TUGAS AKHIR PERANCANGAN (LBE PERANCANGAN PERUMAHAN DAN LINGKUNGAN PERMUKIMAN) </p>	<p> Dr. Ir. Hj. Idawarni J. Asmal, MT Dr. H. Edward Syarif, ST., MT </p>	<p> REZKY NURFADILAH SIHI D051181001 </p>	<p> PENERAPAN <i>GREEN ARCHITECTURE</i> PADA PERMUKIMAN PESISIR DI KOTA BAUBAU SULAWESI TENGARA </p>	<p> PRESPEKTIF EKSTERIOR </p>		

ISOMETRI PENANGKAL PETIR

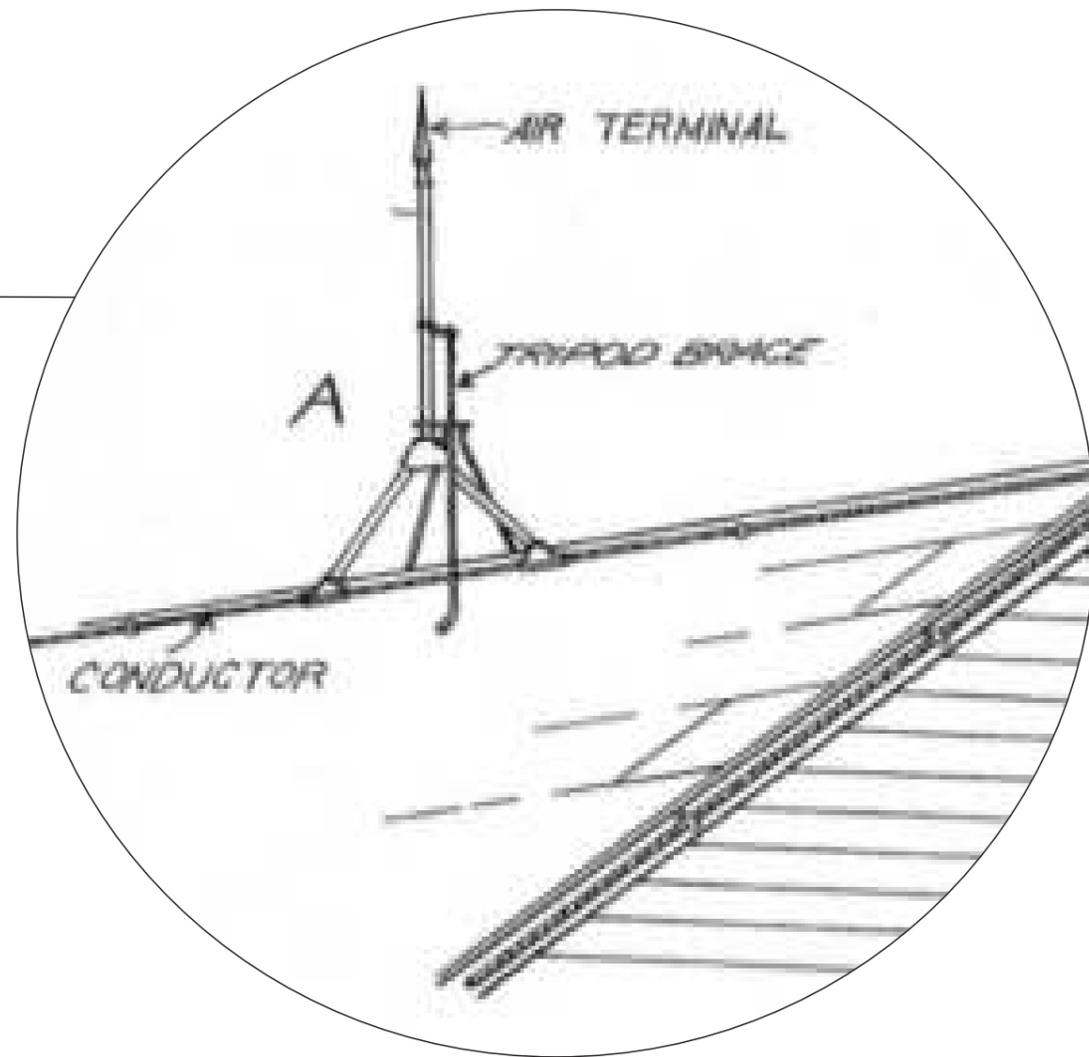

 ARSITEKTUR TEKNIK ASANUDDIN	TUGAS AKHIR PERANCANGAN (LBE PERANCANGAN PERUMAHAN DAN LINGKUNGAN PERMUKIMAN)	DOSEN PEMBIMBING	MAHASISWA	JUDUL TUGAS AKHIR	NAMA GAMBAR	SKALA	NO. GAMBAR
 Optimized using trial version www.balesio.com		Dr. Ir. Hj. Idawarni J. Asmal, MT Dr. H. Edward Syarif, ST., MT	REZKY NURFADILAH SIHI D051181001	PENERAPAN <i>GREEN ARCHITECTURE</i> PADA PERMUKIMAN PESISIR DI KOTA BAUBAU SULAWESI TENGARA	SISTEM PENANGKAL PETIR		

ISOMETRI MEKANIKAL ELEKTRIKAL



DENAH KOLONG

DENAH RUMAH

KETERANGAN	JMLAH
1. Saklar	10
2. Lampu	10
3. Meteran	1
4. Gardu Distribusi	1
5. Trafo Distribusi	1




KETERANGAN:

- : TITIK LAMPU
- : GARDU DISTRIBUSI
- : METERAN
- ⊗ : TRAFU DISTRIBUSI



 ARSITEKTUR TEKNIK ASANUDDIN Optimized using trial version www.balesio.com	TUGAS AKHIR PERANCANGAN (LBE PERANCANGAN PERUMAHAN DAN LINGKUNGAN PERMUKIMAN)	DOSEN PEMBIMBING	MAHASISWA	JUDUL TUGAS AKHIR	NAMA GAMBAR	SKALA	NO. GAMBAR
		Dr. Ir. Hj. Idawarni J. Asmal, MT Dr. H. Edward Syarif, ST., MT	REZKY NURFADILAH SIHI D051181001	PENERAPAN <i>GREEN ARCHITECTURE</i> PADA PERMUKIMAN PESISIR DI KOTA BAUBAU SULAWESI TENGARA	ISOMETRI MEKANIKAL ELEKTRIKAL		

ISOMETRI SISTEM AIR BERSIH DAN KOTOR

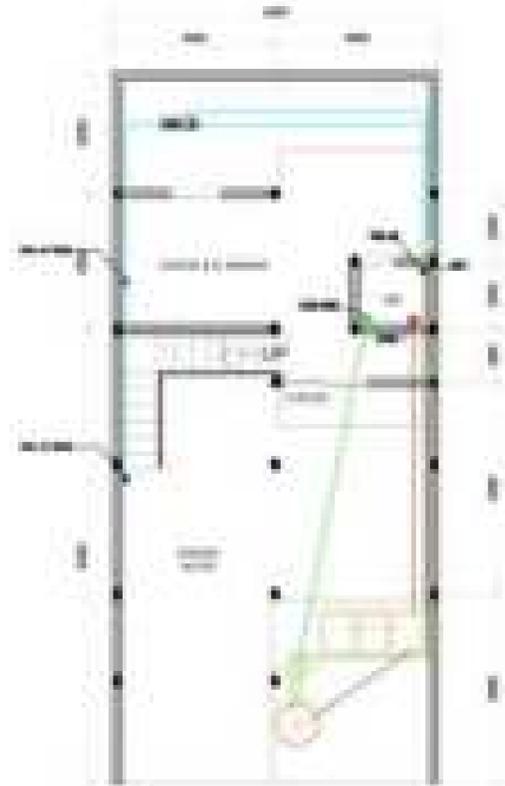

DENAH KOLONG


DENAH RUMAH

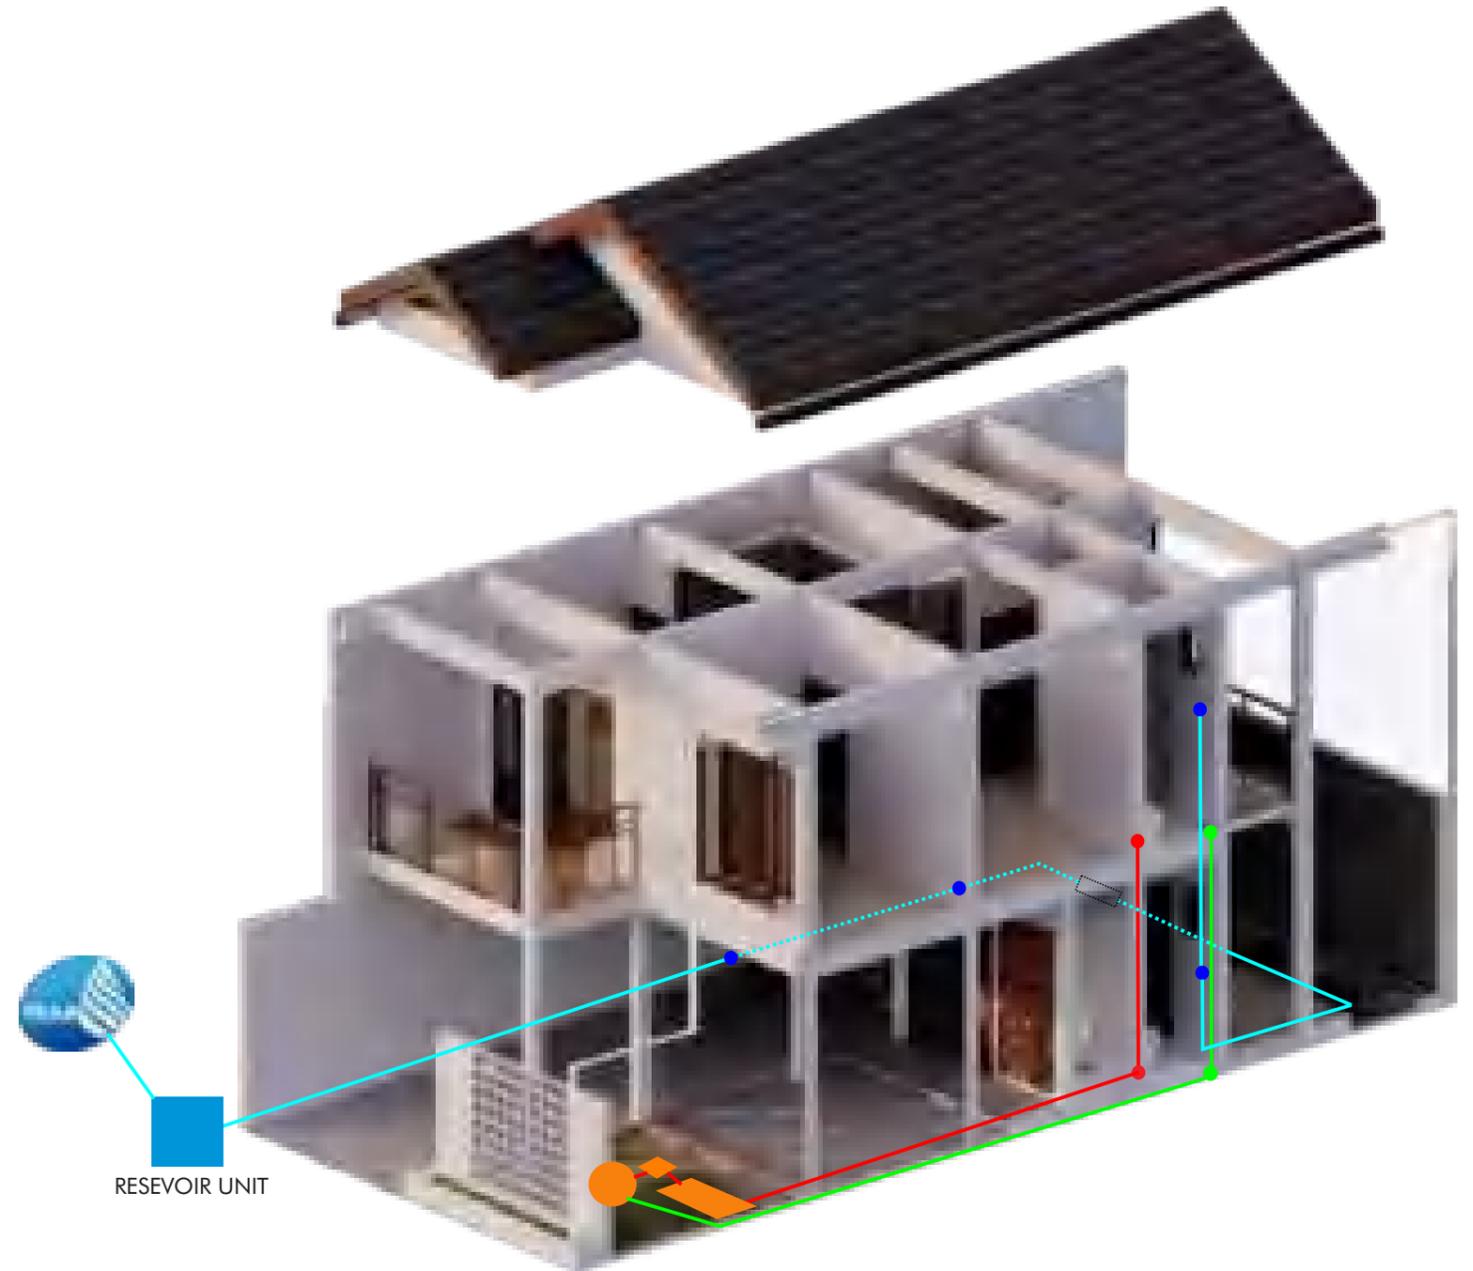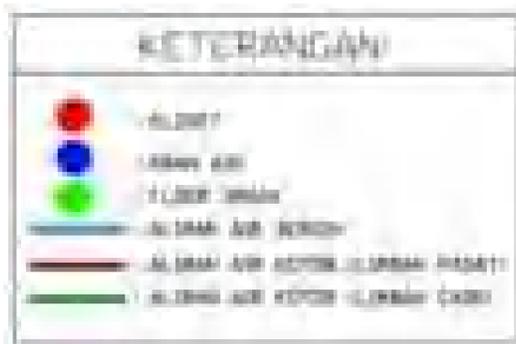

 ARSITEKTUR TEKNIK ASANUDDIN	TUGAS AKHIR PERANCANGAN (LBE PERANCANGAN PERUMAHAN DAN LINGKUNGAN PERMUKIMAN)	DOSEN PEMBIMBING	MAHASISWA	JUDUL TUGAS AKHIR	NAMA GAMBAR	SKALA	NO. GAMBAR
		Dr. Ir. Hj. Idawarni J. Asmal, MT Dr. H. Edward Syarif, ST., MT	REZKY NURFADILAH SIHI D051181001	PENERAPAN <i>GREEN ARCHITECTURE</i> PADA PERMUKIMAN PESISIR DI KOTA BAUBAU SULAWESI TENGGARA	ISOMETRI SISTEM AIR BERSIH DAN KOTOR		


KONSEP TATA MASSA

POLA PENATAAN

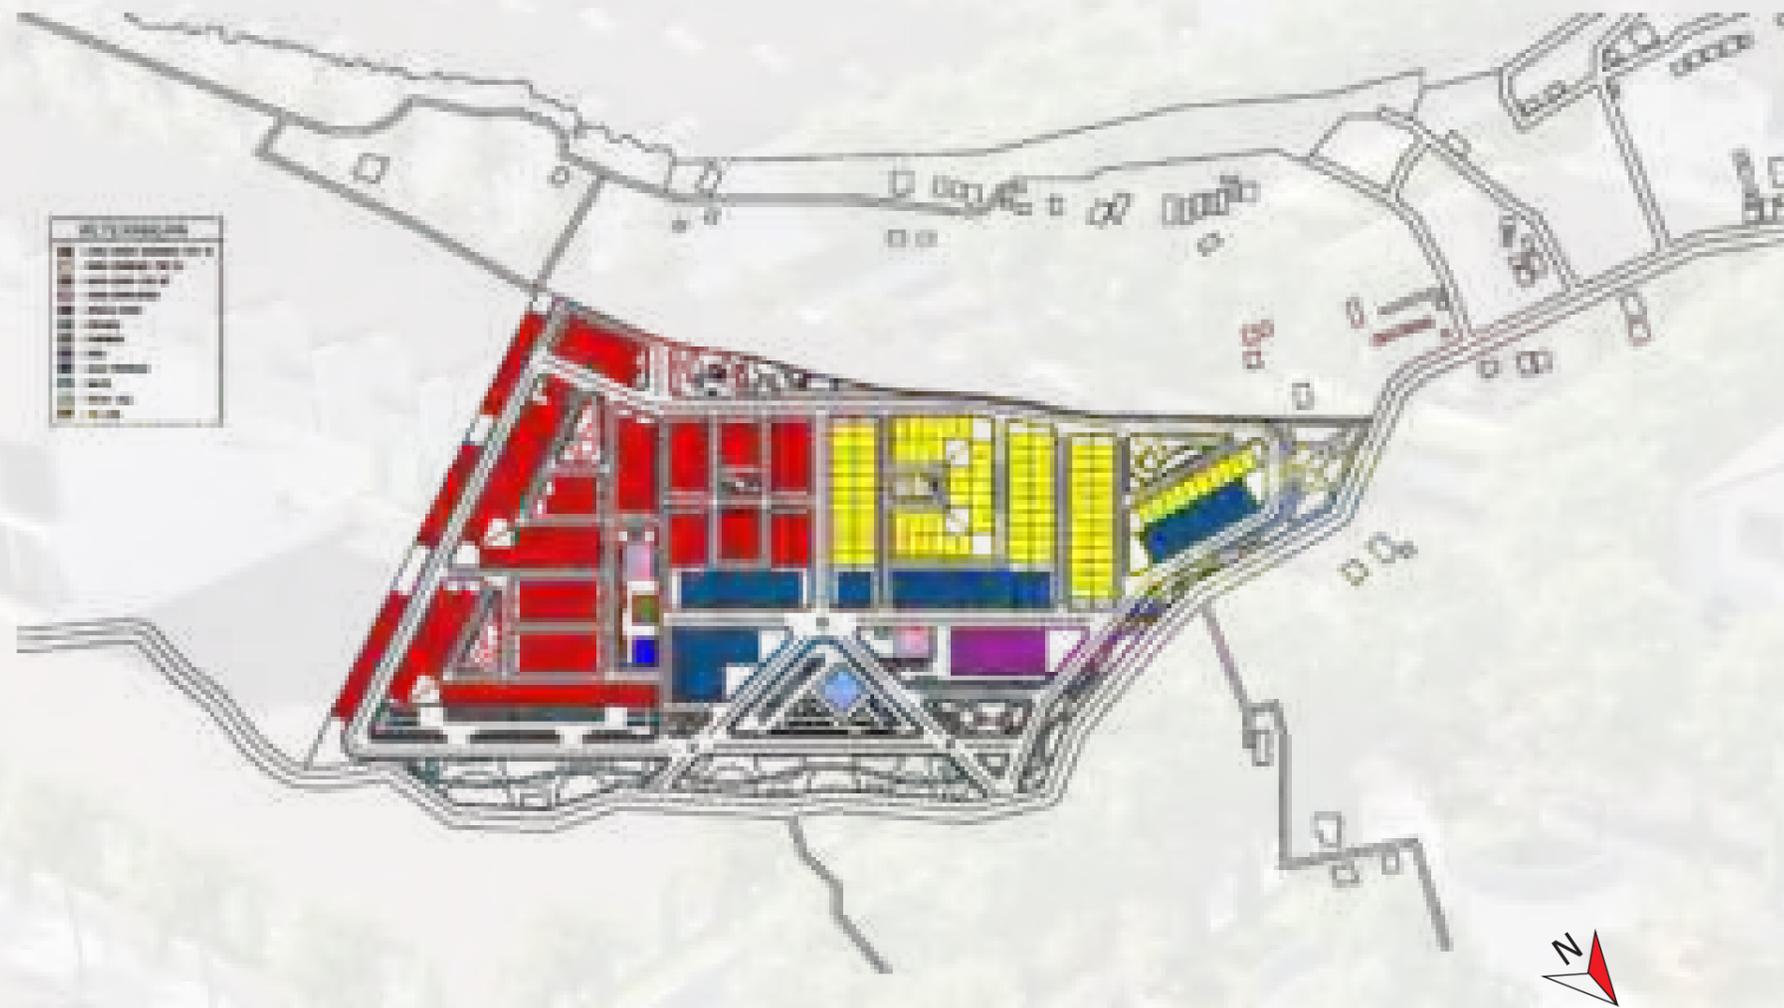

Pola penataan massa bangunan yang digunakan disesuaikan dengan kondisi lahan yang ada di lokasi perencanaan. Adapun pola permukiman yang akan digunakan adalah pola gabungan yaitu pola memanjang (linear), pola *grid*, pola taman, serta pola *loop*.

		JUDUL TUGAS AKHIR	MAHASISWA	DOSEN PEMBIMBING	JUDUL GAMBAR	SKALA	NO.HAL
 <p>EN ARSITEKTUR TAS TEKNIK AS HASANUDDIN</p> <p>Optimized using trial version www.balesio.com</p>	<p>TUGAS AKHIR PERANCANGAN (LBE PERANCANGAN PERUMAHAN DAN LINGKUNGAN PERMUKIMNAN)</p>	<p>PENERAPAN ARSITEKTUR HIJAU PADA PERMUKIMAN PESISIR DI KOTA BAUBAU SULAWESI TENGGARA</p>	<p>REZKY NURFADILAH SIHI (D051181001)</p>	<p>DR. IR HJ. IDAWARNI J. ASMAL, MT DR. IR. H. EDWARD SYARIF, ST., MT</p>	<p>KONSEP TATA MASSA</p>		

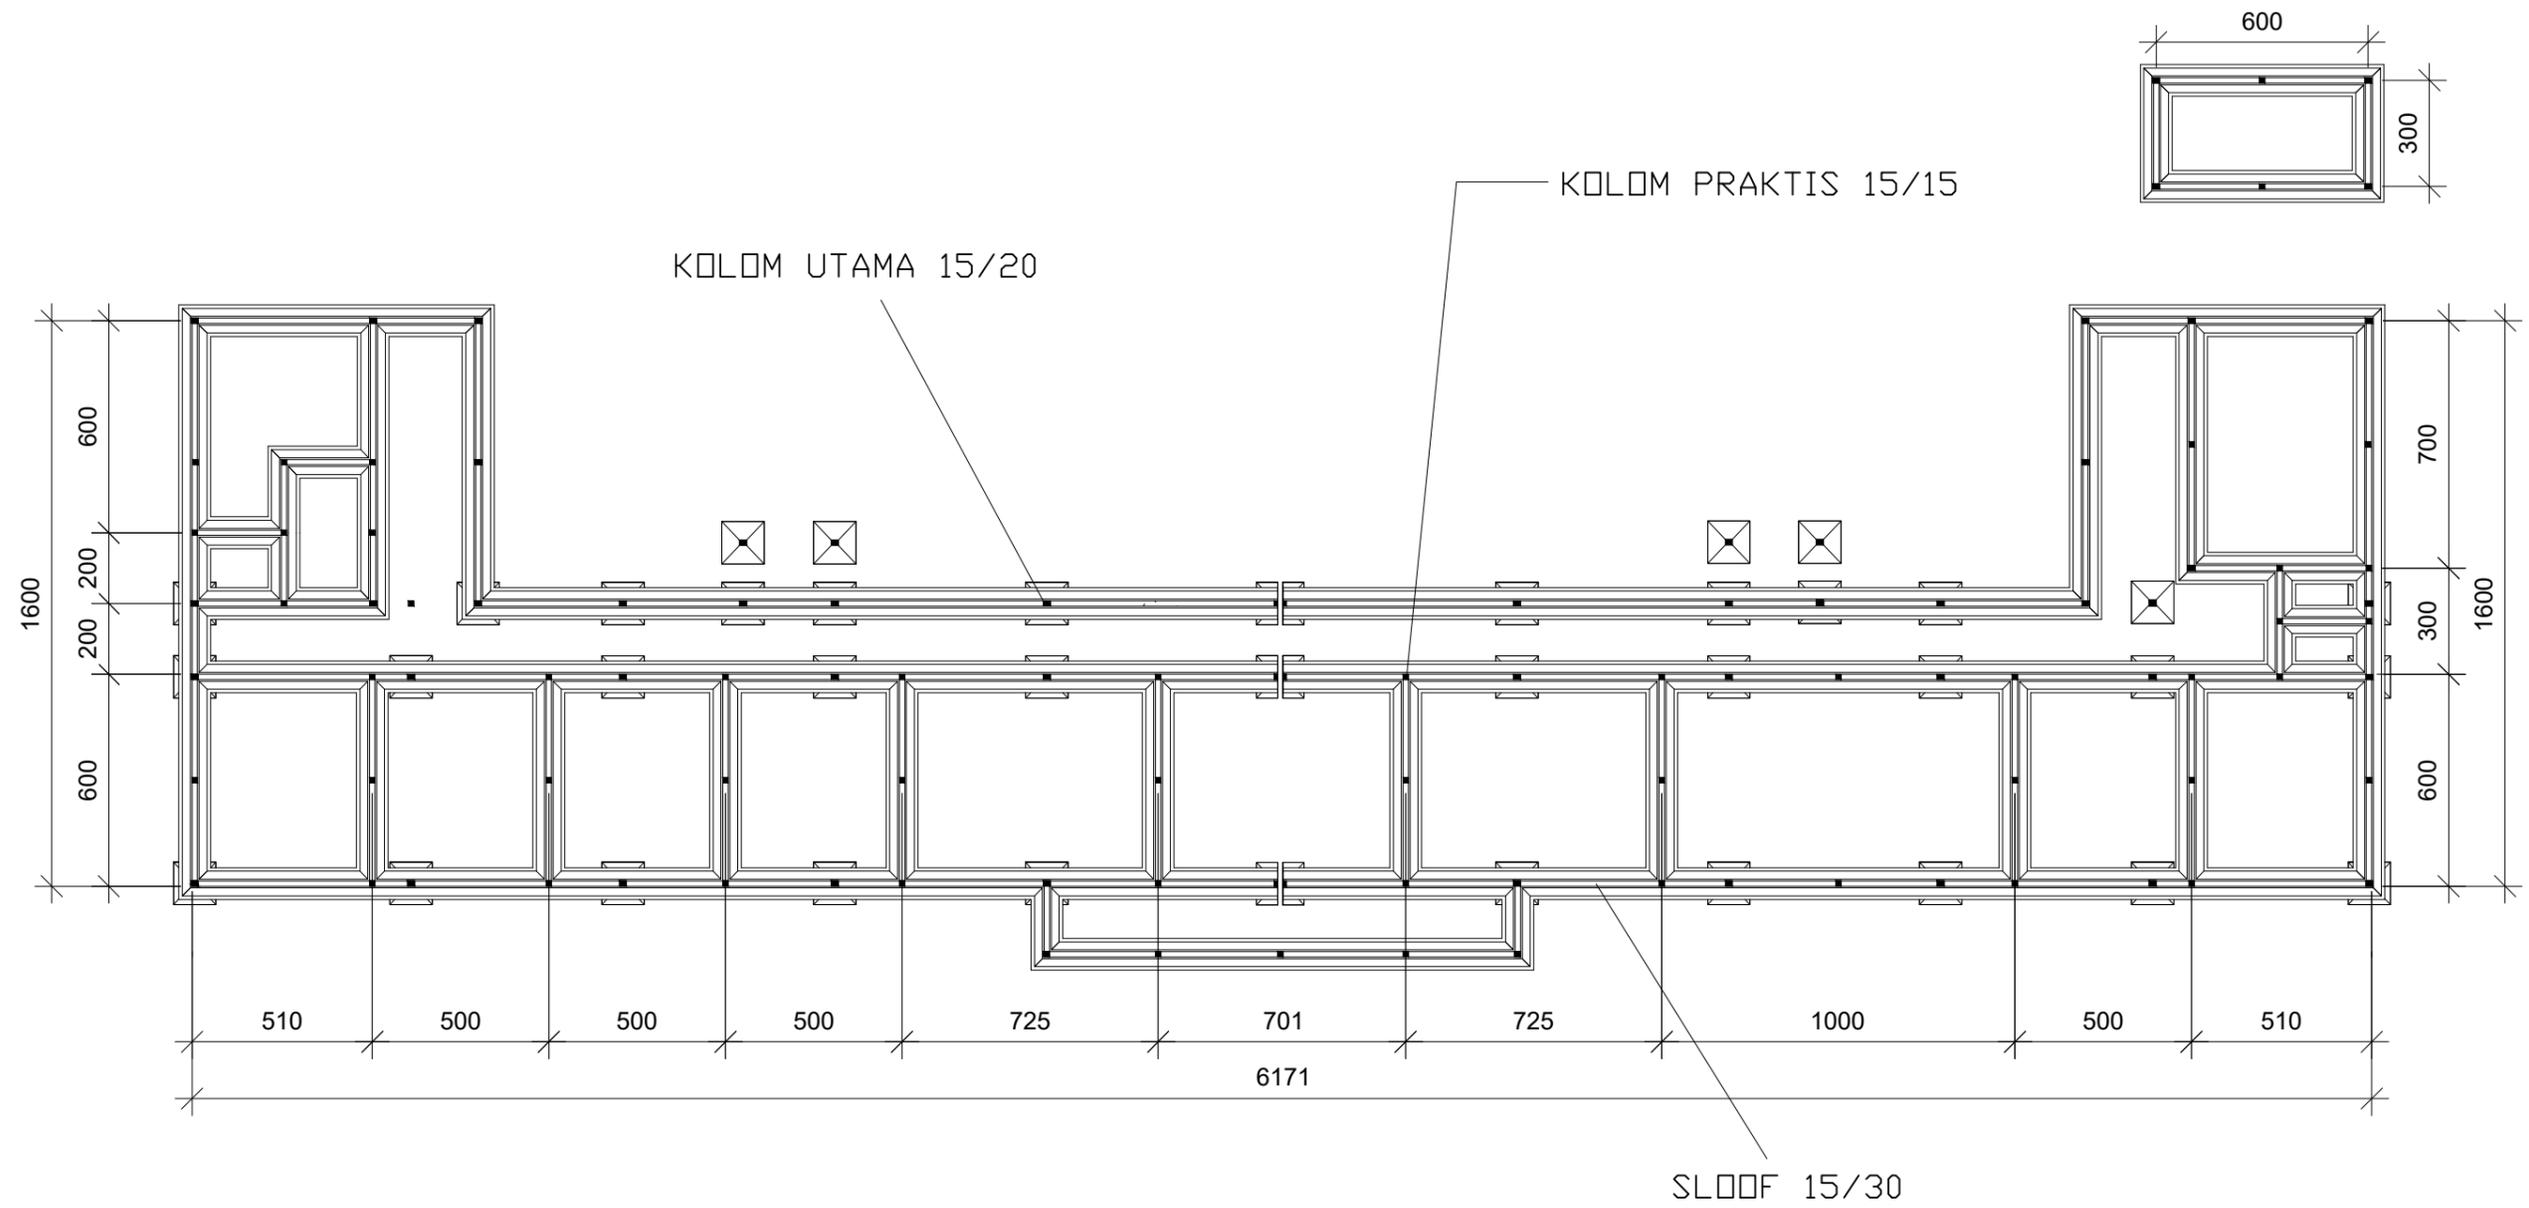


Optimized using
trial version
www.balesio.com

ARSITEKTUR
S TEKNIK
UNIVERSITAS HASANUDDIN

STUDIO AKHIR
AKHIR PERANCANGAN
(LBE PERANCANGAN
PERUMAHAN DAN
LINGKUNGAN
PERMUKIMAN)

DOSEN PEMBIMBING	JUDUL TUGAS AKHIR	NAMA/NIM	NAMA GAMBAR	SKALA	NO.GAMBAR	JUMLAH HLM	PARAF/KETERANGAN
Dr. Ir. H. Idawarni J asmal., MT Dr. H. Edward Syarif, ST., MT	PENERAPAN GREEN ARCHITECTURE PADA PERMUKIMAN PESISIR DI KOTA BAUBAU SULAWESI TENGGARA	REZKY NURFADILAH SIHI D051181001	RENCANA KOLAM DAN SLOOF L.1	1 : 200			

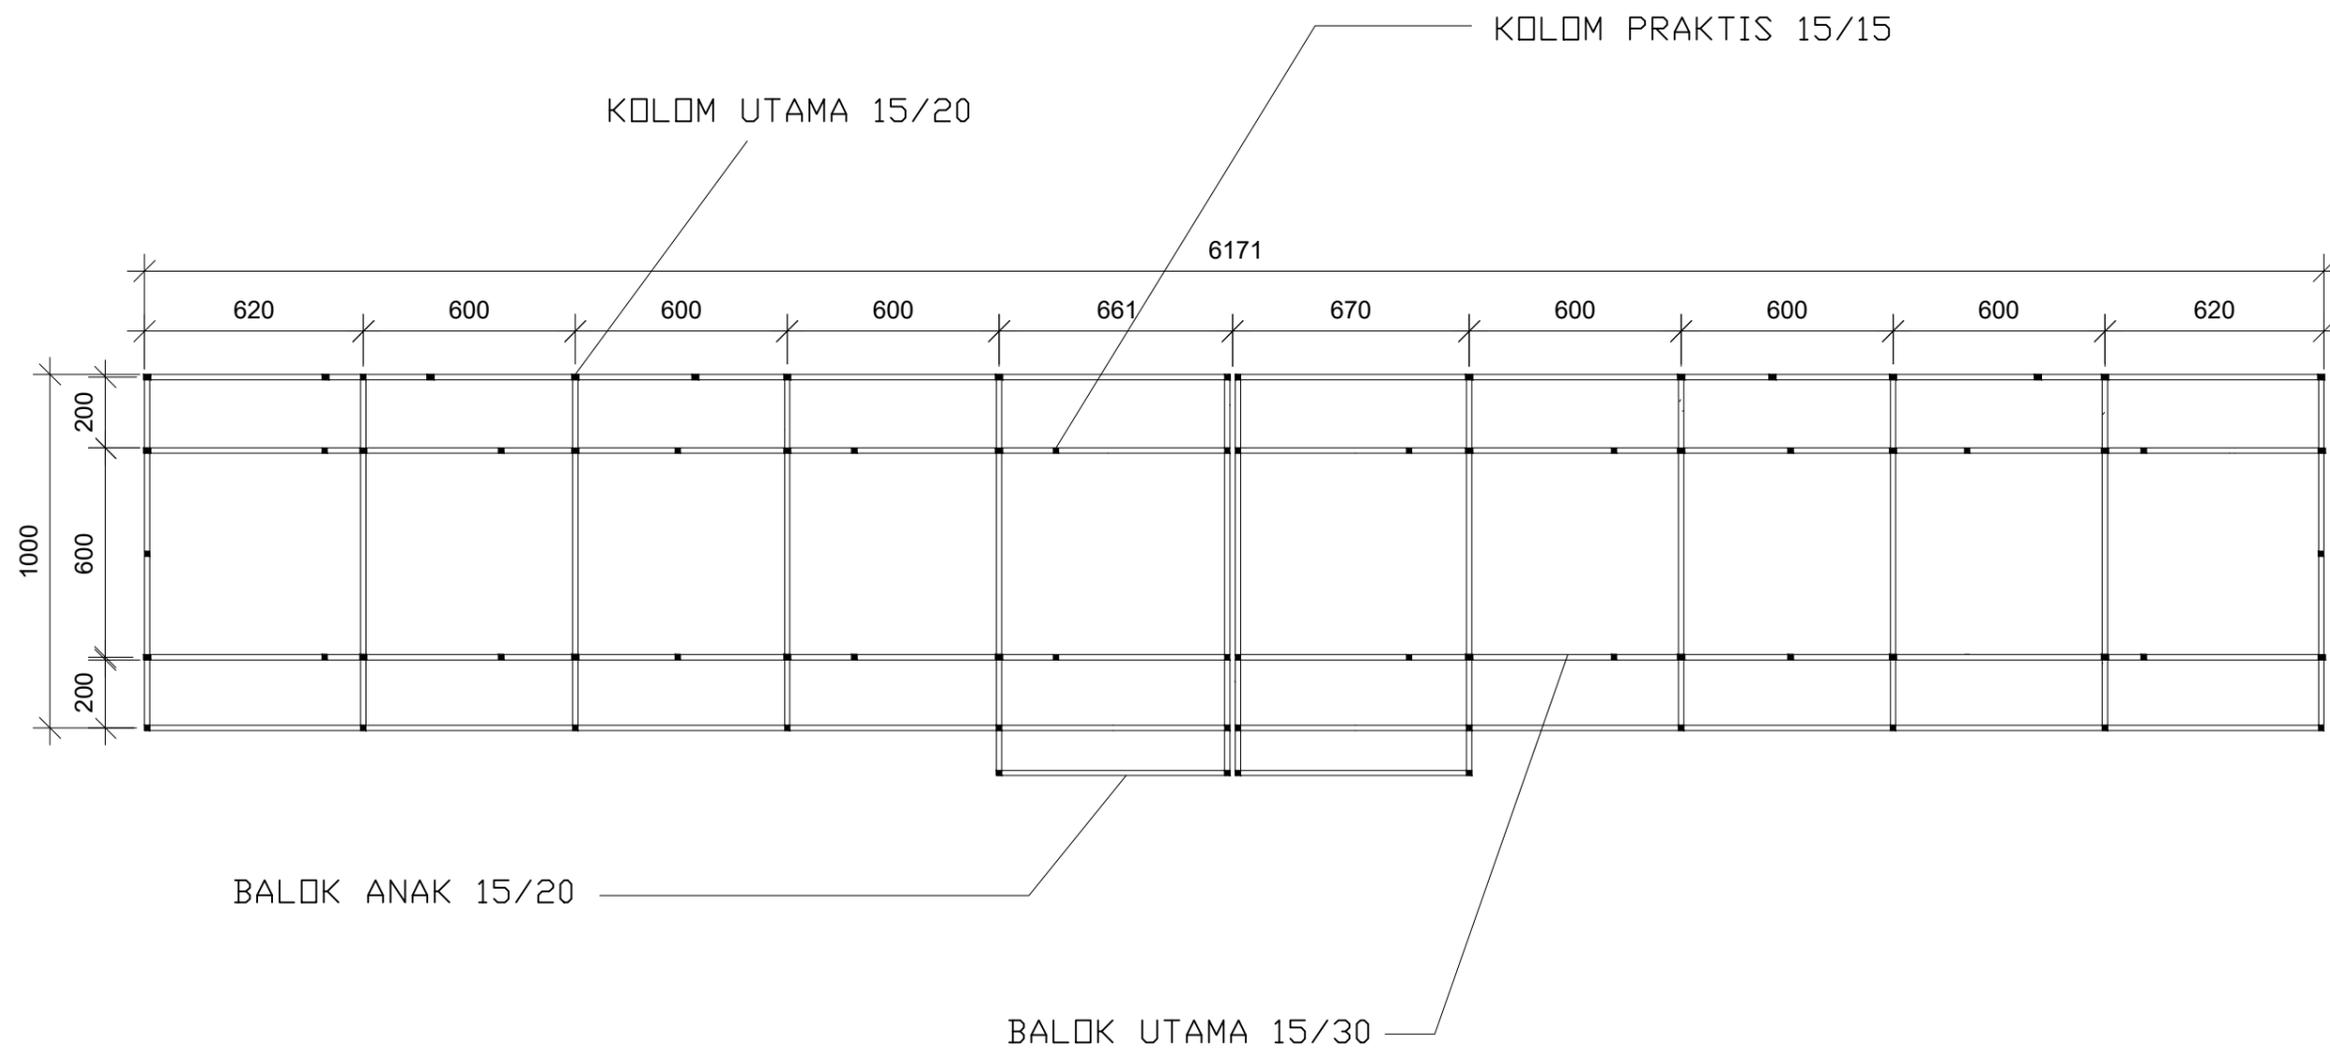

Optimized using
trial version
www.balesio.com

ARSITEKTUR
S TEKNIK
UNIVERSITAS HASANUDDIN

STUDIO AKHIR
AKHIR PERANCANGAN
(LBE PERANCANGAN
PERUMAHAN DAN
LINGKUNGAN
PERMUKIMAN)

DOSEN PEMBIMBING

Dr. Ir. H. Idawarni J asmal., MT
Dr. H. Edward Syarif, ST., MT

JUDUL TUGAS AKHIR

PENERAPAN GREEN
ARCHITECTURE PADA
PERMUKIMAN PESISIR DI
KOTA BAUBAU
SULAWESI TENGGARA

NAMA/NIM

REZKY NURFADILAH SIHI
D051181001

NAMA GAMBAR

RENCANA KOLM DAN BALOK
L.2

SKALA

1 : 200

NO.GAMBAR

JUMLAH HLM

PARAF/KETERANGAN



Optimized using
trial version
www.balesio.com


ARSITEKTUR
S TEKNIK
UNIVERSITAS HASANUDDIN

STUDIO AKHIR
AKHIR PERANCANGAN
(LBE PERANCANGAN
PERUMAHAN DAN
LINGKUNGAN
PERMUKIMAN)

DOSEN PEMBIMBING	JUDUL TUGAS AKHIR	NAMA/NIM	NAMA GAMBAR	SKALA	NO.GAMBAR	JUMLAH HLM	PARAF/KETERANGAN
Dr. Ir. H. Idawarni J asmal., MT Dr. H. Edward Syarif, ST., MT	PENERAPAN GREEN ARCHITECTURE PADA PERMUKIMAN PESISIR DI KOTA BAUBAU SULAWESI TENGGARA	REZKY NURFADILAH SIHI D051181001	TAMPAK POTONGAN	1 : 200			

KETERANGAN:

	RUMAH SANGAT SEDERHANA TYPE 45
	RUMAH SEDERHANA TYPE 54
	RUMAH MEWAH TYPE 120
	TAMAN KANAK-KANAK
	SEKOLAH DASAR
	PDSYANDU
	PUSKESMAS
	RUKD
	BALAI PERTEMUAN
	MASJID
	TOILET UMUM
	PDS JAGA

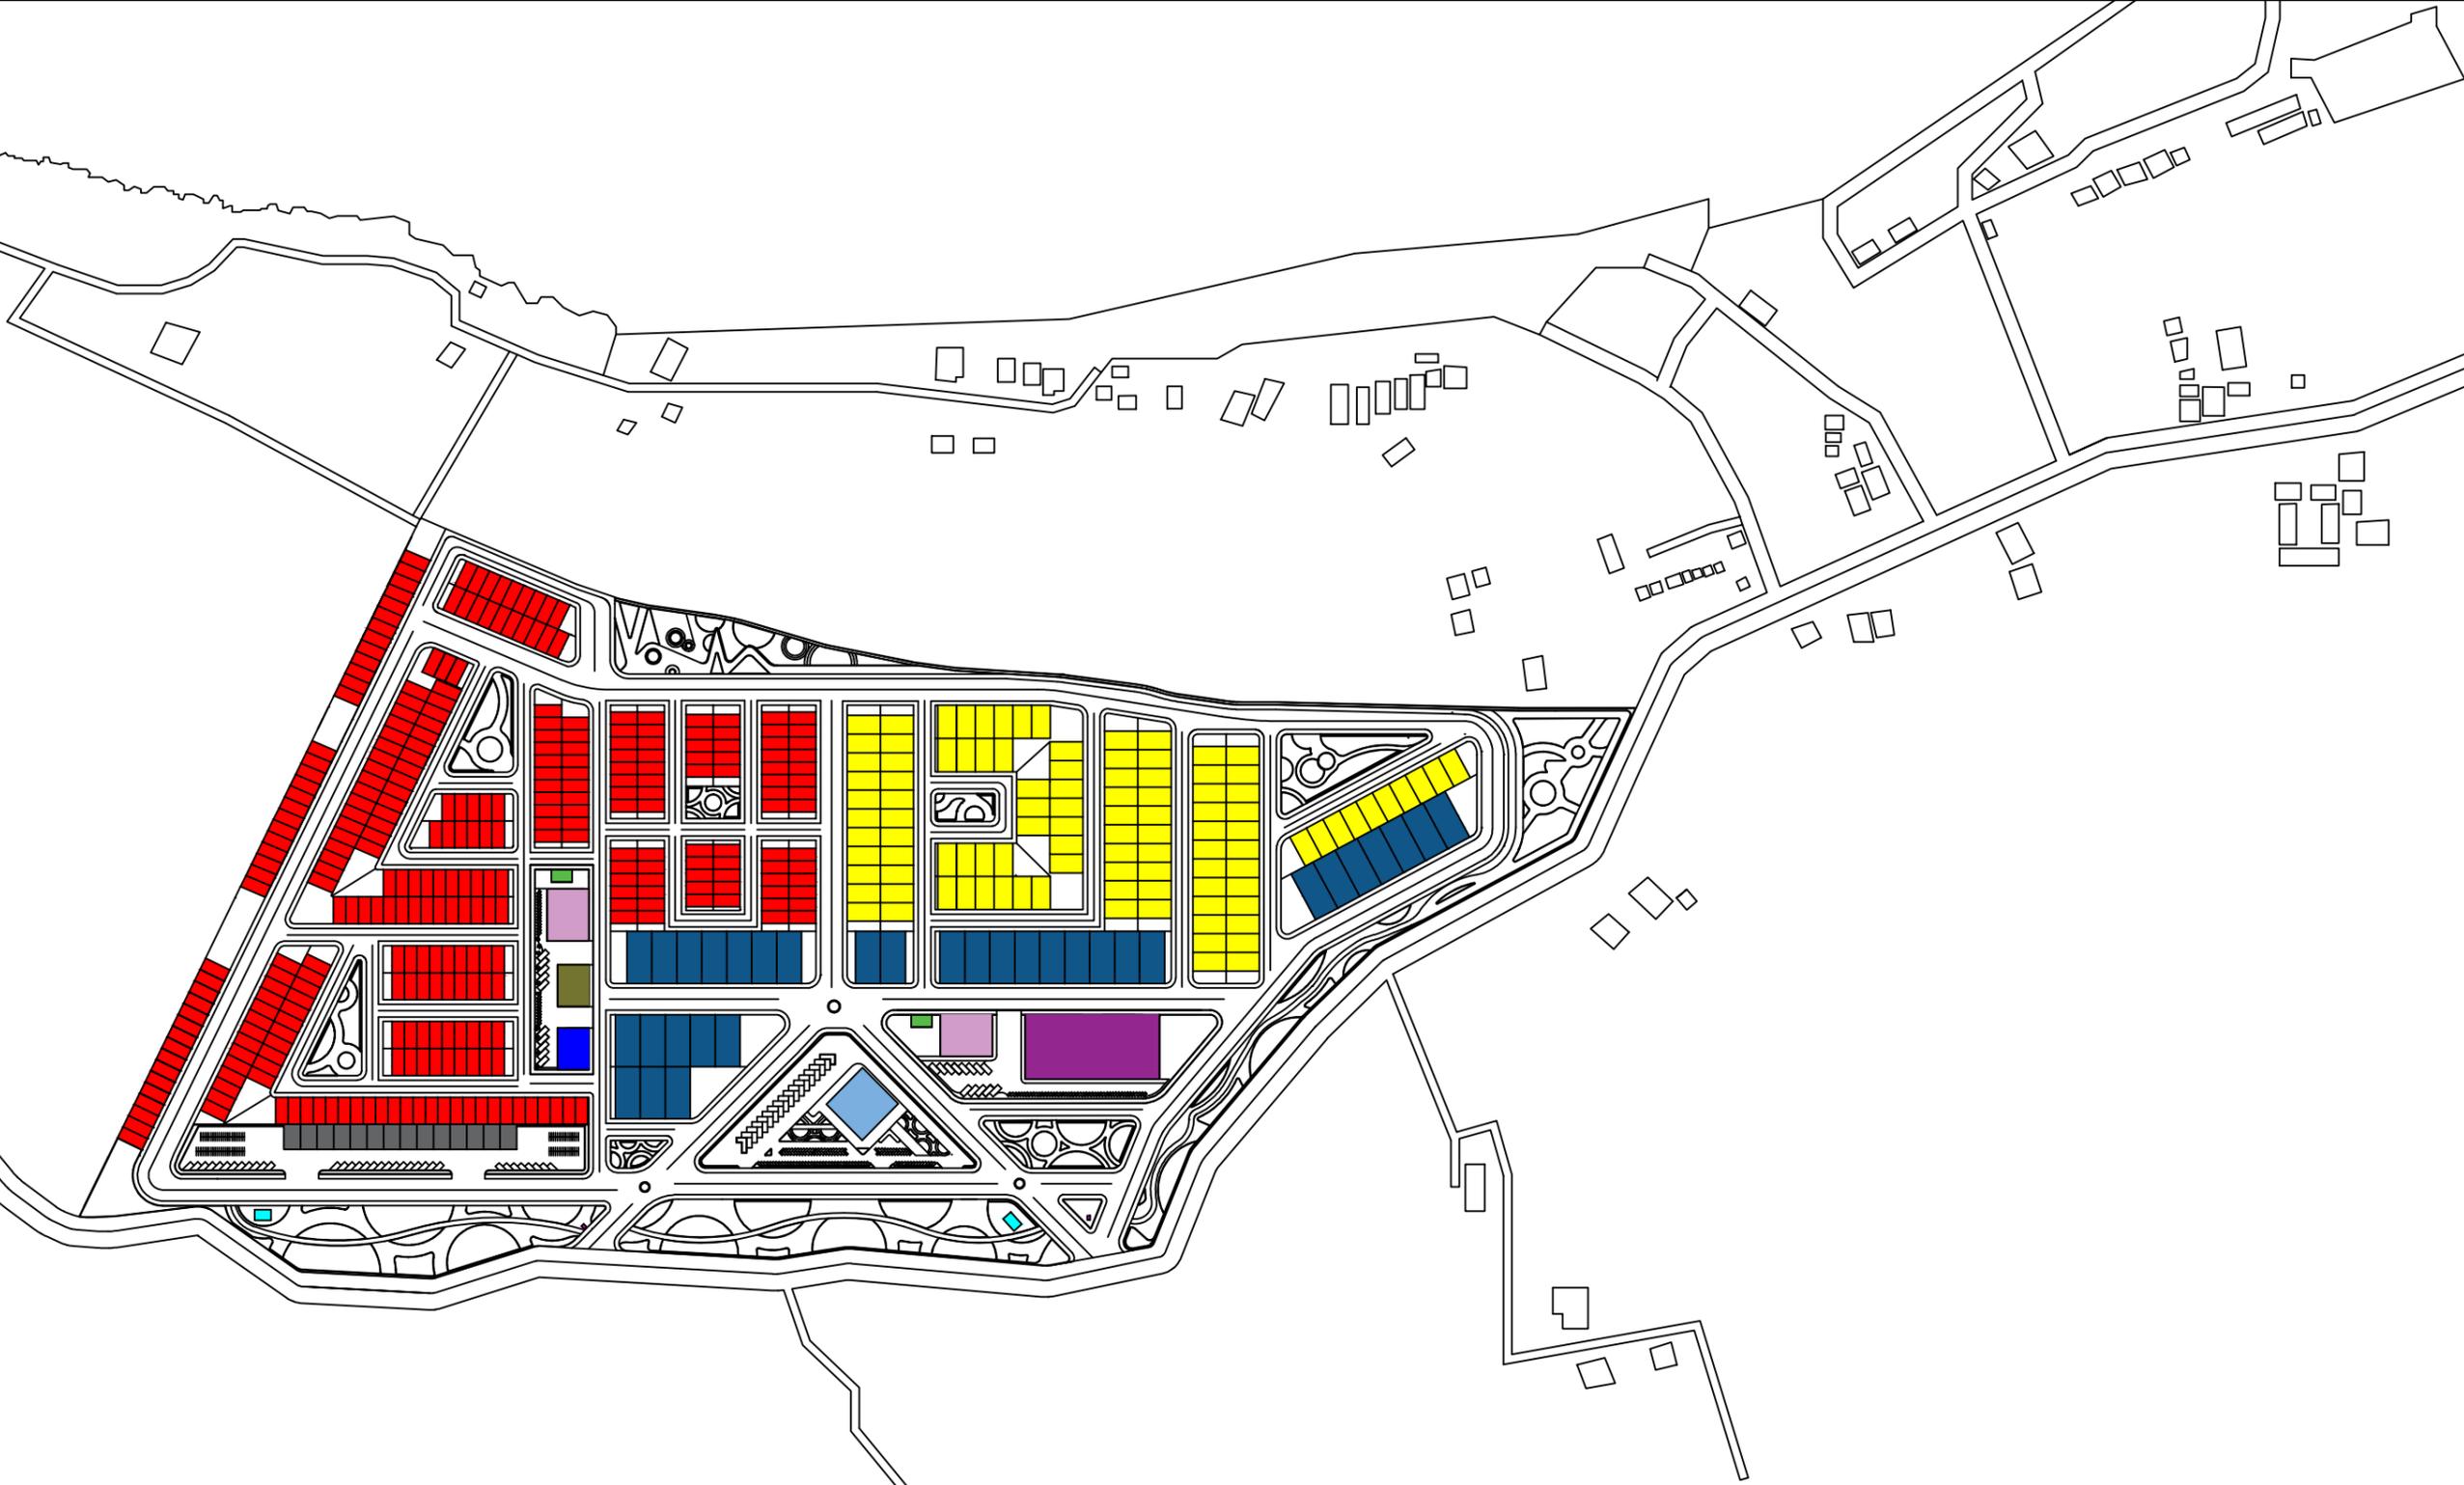

- KETERANGAN:**
- A : MASJID
 - B : RUMAH
 - C : AREA RUMAH TYPE 45
 - D : AREA RUMAH TYPE 54
 - E : AREA RUMAH TYPE 120
 - F : TAMAN KANAK-KANAK
 - G : SEKOLAH DASAR
 - H : POSYANDU
 - I : PUSKESMAS
 - J : BALAI PERTEHUAH
 - K : AREA RUANG TERBUKA HALAU
 - L : PARKIRAN
 - M : POS JAGA



Optimized using trial version www.balesio.com

DISIAI PEMBIMBING	JUDUL TUGAS AKHIR	NAMA/NIM	NAMA GAMBAR	SKALA	NO GAMBAR	JUMLAH FILM	PARAF/KETERANGAN
Dr. Dr. H. Edwandi Djani, ST, MT Dr. H. Edwandi Djani, ST, MT	PENERAPAN GREEN ARCHITECTURE PADA PEMBANGUNAN PERUMAHAN DI KOTA BALIKAPAPAN, KALIMANTAN TENGGARA	REZA NURADILAH SHI 000101001	SITE PLAN	1 : 2500			

ARSITEKTUR TEKNIK
UNIVERSITAS HASANUDDIN

STUDI AKHIR AKHIR PERANCANGAN KEBERKAWANAN PERUMAHAN DAN LINGKUNGAN PERMUKIMAN

- KETERANGAN:**
- A : MASJID
 - B : RUMAH
 - C : AREA RUMAH TYPE 45
 - D : AREA RUMAH TYPE 54
 - E : AREA RUMAH TYPE 120
 - F : TAMAN KANAK-KANAK
 - G : SEKOLAH DASAR
 - H : POLYKLINIK
 - I : PUSKESMAS
 - J : BALAI PERTEMUAN
 - K : AREA RUANG TERBUKA HIJAU
 - L : PARKIRAN
 - M : POS JAGA



Optimized using trial version www.balesio.com

DISISI PEMBIMBING	JUDUL TUGAS AKHIR	NAMA NIM	NAMA GAMBAR	SKALA	NO GAMBAR	JUMLAH FILM	PARAF/KETERANGAN
Dr. Dr. H. Edwara Syarif, ST, MT	PENERAPAN GREEN ARCHITECTURE PADA PERUMAHAN PESISIR DI KOTA BAUBAU SULAWESI TENGGARA	REZA NURADILAH SARI 000101901	SITE PLAN	1 : 2500			

ARSITEKTUR TEKNIK
UNIVERSITAS HASANUDDIN

STUDI AKHIR
AKHIR PERANCANGAN
ALBE PERANCANGAN
PERUMAHAN DAN
LINGKUNGAN
PERMUKIMAN

KETERANGAN:

- SIRKULASI UTAMA/PRIMER
- SIRKULASI SEKUNDER
- SIRKULASI PEJALAN KARI (PEDESTRIAN)

DETAIL 1:5000



Optimized using trial version www.balesio.com

DISKON PEMBAYARAN	DOSEN PEMBIMBING	JUDUL TUGAS AKHIR	NAMA/NIK	NAMA GAMBAR	SKALA	NO GAMBAR	JUMLAH FILM	PARAF/KETERANGAN
ARSITEKTUR TEKNIK UNIVERSITAS HASANUDDIN	Dr. Dr. H. Isawarni U. Samal, MT Dr. H. Edward Syarif, ST, MT	PENERAPAN GREEN ARCHITECTURE PADA PERMUKIMAN PESISIR DI KOTA BAUBAU SULAWESI TENGGARA	REZA NURADILAH SIH 000101001	SITE PLAN	1 : 2500			

KETERANGAN:


-  PLN
-  TRAFIK DISTRIBUSI
-  KABEL DISTRIBUSI
-  ALIRAN LISTRIK

DETAIL 1:5000



Optimized using trial version
www.balesio.com

DISAIN PEMBINA	JUDUL TUGAS AKHIR	NAMA/NIM	NAMA GAMBAR	SKALA	NO GAMBAR	JUMLAH HALM	PARAF/KETERANGAN
ARSITEKTUR TEKNIK HASANUDIN	STUDI AKHIR AKHIR PERANCANGAN SITE PERANCANGAN PERUBAHAN DAN LINGKUNGAN PEMBUKTIAN	Dr. Dr. H. Edwarso Sjahrif, ST, MT Dr. Dr. H. Idawarni, dsnal, MT	PENERAPAN GREEN ARCHITECTURE PADA FORMJERMAN PESISIR DI KOTA BAUBAU SULAWESI TENGGARA	REZKA NURFADILAH SIFA 000121001	SITE PLAN	1 / 2500	

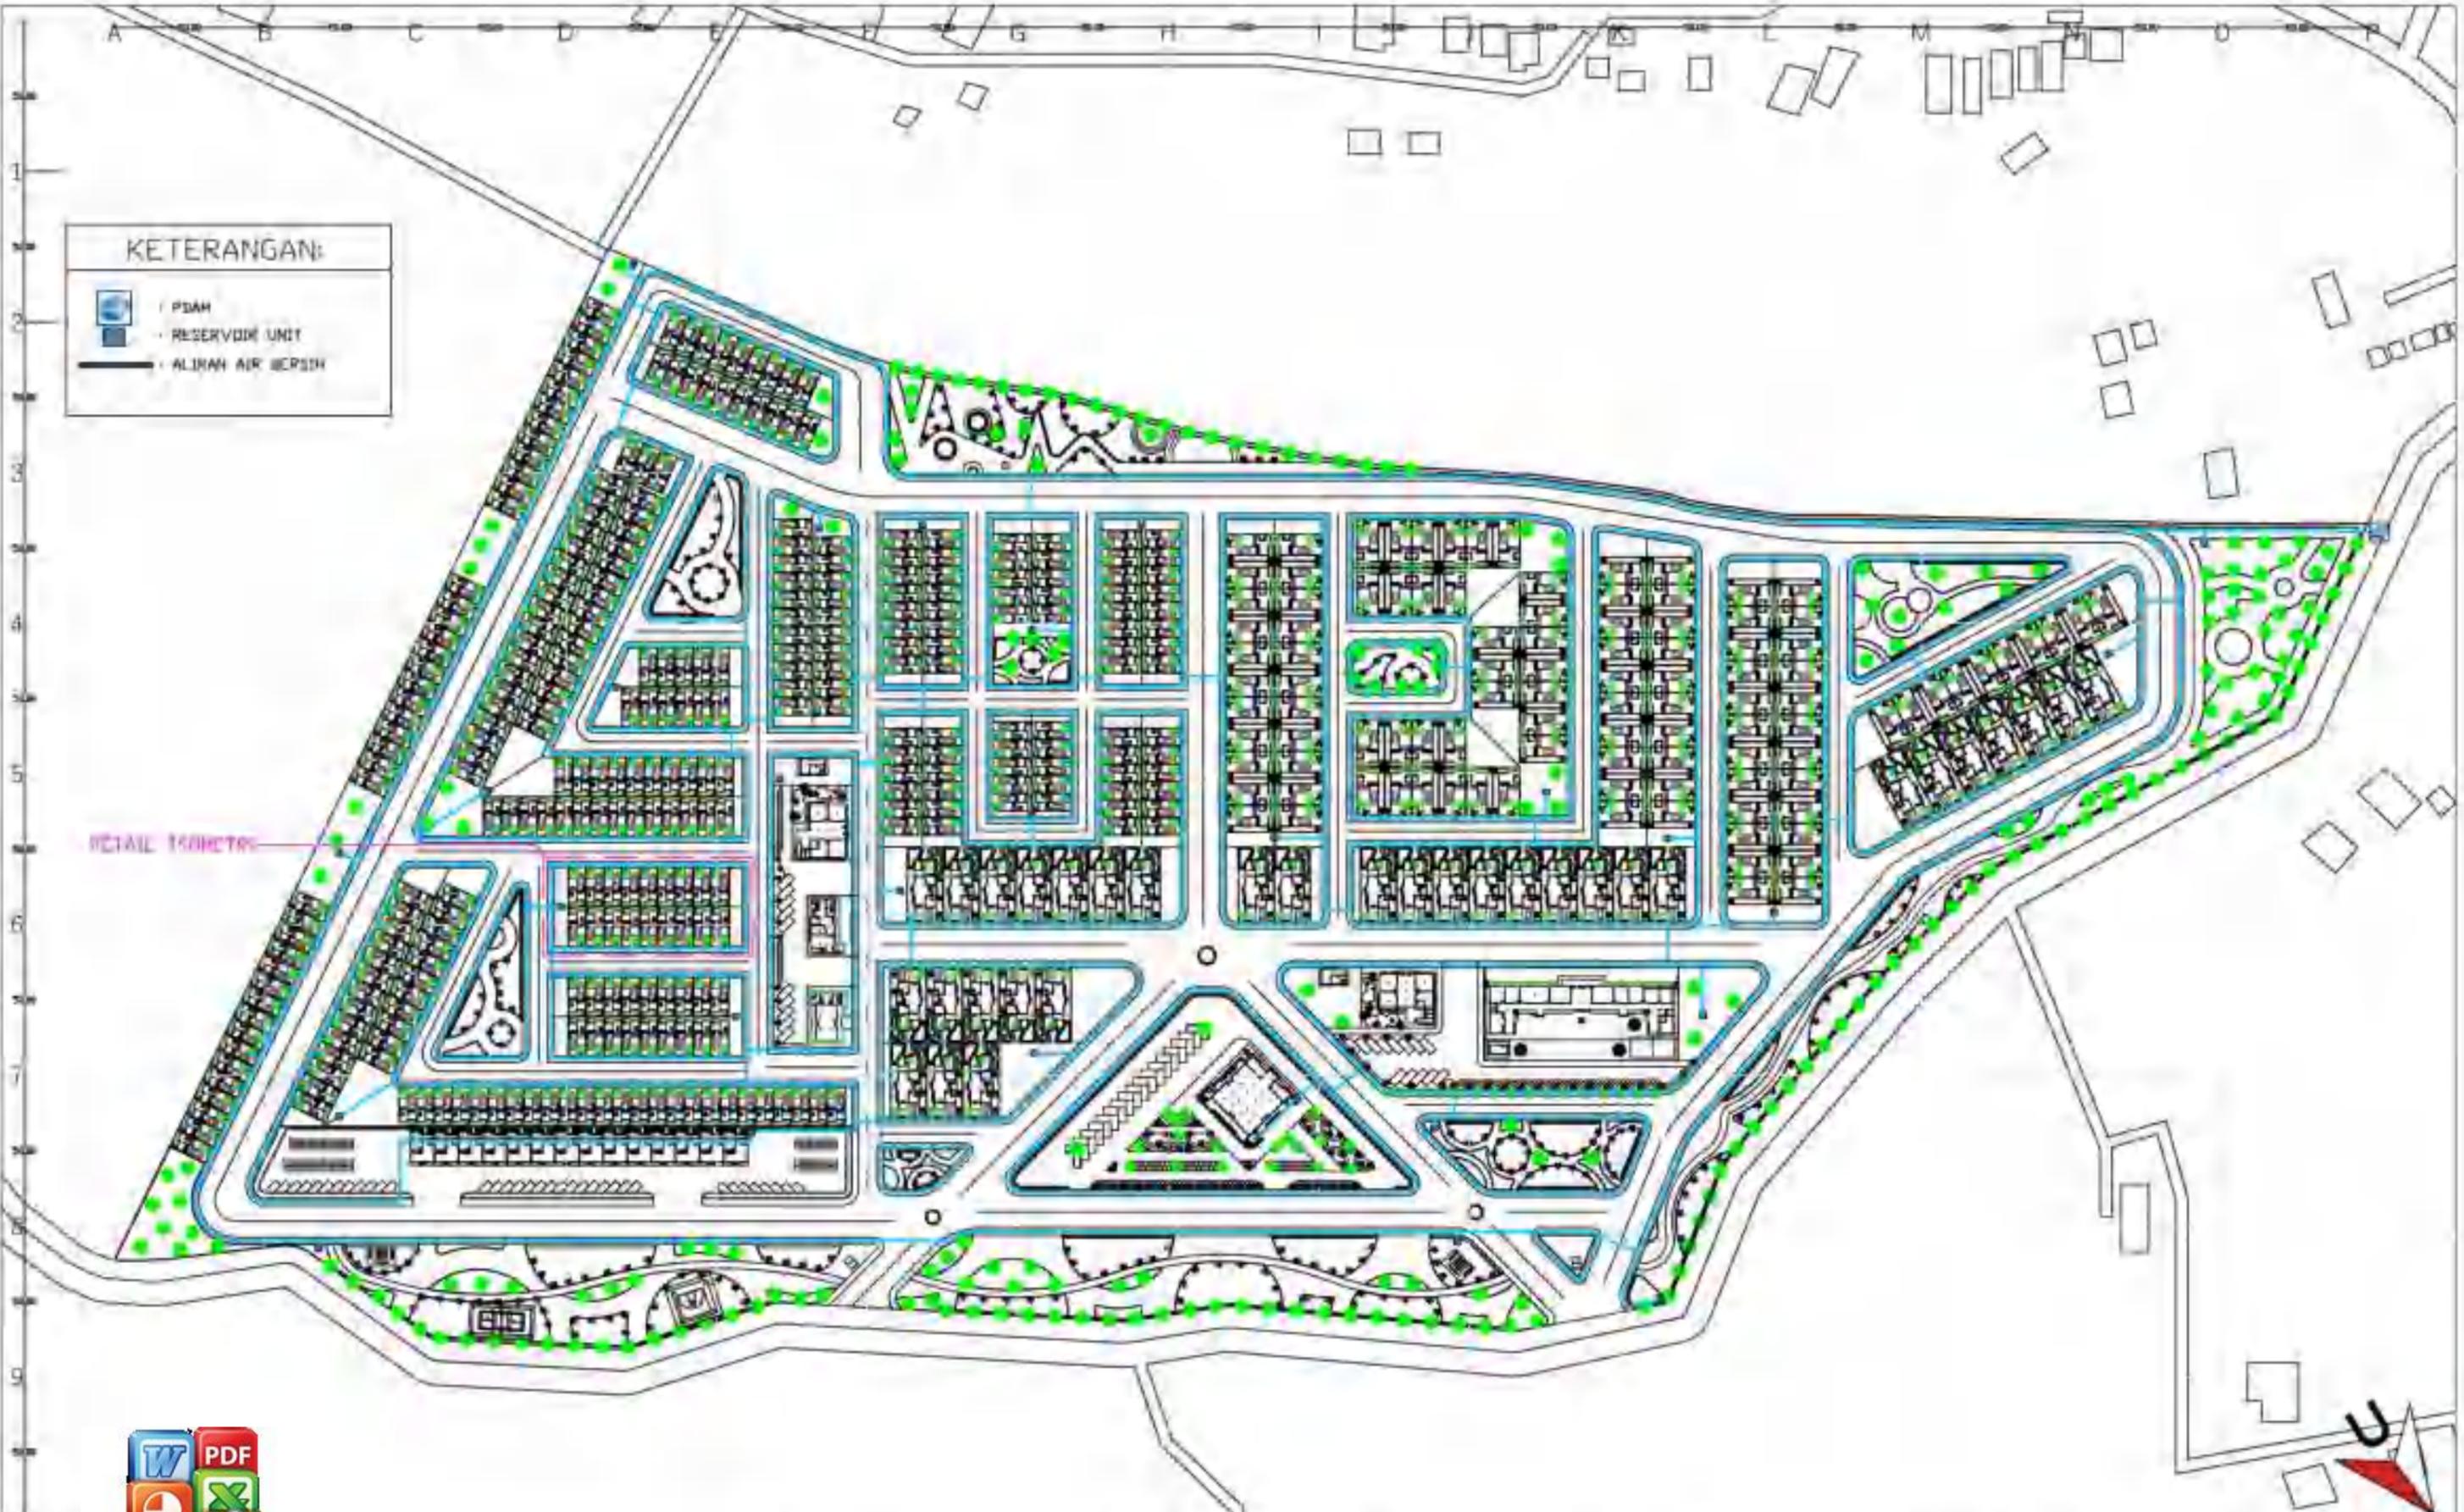

KETERANGAN:

- PDAM
- RESERVOIR UNIT
- ALIRAN AIR BERSIH

DETAIL 1:5000



Optimized using trial version
www.balesio.com

DISAIN PEMBINGUNG	JUDUL TUGAS AKHIR	NAMA/NIM	NAMA GAMBAR	SKALA	NO GAMBAR	JUMLAH FILM	PARA/KETERANGAN
Dr. Dr. H. Isawarna J. Basali, MT Dr. H. Edwanda Syarif, ST, MT	PENERAPAN GREEN ARCHITECTURE PADA PERUMAHAN PESISIR DI KOTA BAUBAU SULAWESI TENGGARA	REZKA NURADILAH SIFA 003121001	SITE PLAN	1 : 2500			

ARSITEKTUR
TEKNIK
HASANUDDIN
UNIVERSITAS

STUDI AKHIR
AKHIR PERANCANGAN
SITE PERANCANGAN
PERUBAHAN DAN
LINGKUNGAN
PEMBUKTIAN

KETERANGAN

	SEPTIK TANK
	WATER TREATMENT
	BAK KONTROL
	SUNRI RESAPAN
	ALIRAN AIR KOTOR LIMBAH PADAT
	ALIRAN AIR KOTOR LIMBAH CAIR

DETAIL 1:500MTR



Optimized using
trial version
www.balesio.com

ARSITEKTUR
TEKNIK
UNIVERSITAS HASANUDDIN

STUDI AKHIR
AKHIR PERANCANGAN
SLE PERANCANGAN
PERUMAHAN DAN
LINGKUNGAN
PEMBUKTIAN

DISEN PEMBIMBING

Dr. Dr. H. Djawhari, I. Samsi, MT
Dr. H. Edward Syarif, ST, MT

JUDUL TUGAS AKHIR

PENERAPAN GREEN
ARCHITECTURE PADA
PERMUKIMAN PESISTR DI
KOTA BAUBAU
SULAWESI TENGGARA

NAMA NIM

REZA NURHADI, SIKI
000101001

NAMA GAMBAR

SITE PLAN

SKALA

1 : 2500

NO GAMBAR

JUMLAH FILM

TARAF/KETERANGAN



