

## **DAFTAR PUSTAKA**

### **BUKU / PERATURAN**

- BPS Makassar. 2016. *Kota Makassar Dalam Angka*. Makassar: BPS Kota Makassar.
- Neufers,Ernst. 1996. *Data Arsitek/Ernst Neuferst*; ahli bahasa, Sunarto Tjahjadi; editor, Purnomo Wahyu Indarto, -- Cet.1 – Jakarta: Erlangga.
- Panero,Julius dan Martin Zelnik. 2003. *Dimensi Manusia dan Ruang Interior*. Ahli bahasa, Djoeliana Kurniawan. – Cet.1 – Jakarta: Erlangga.
- Sumalyo,Yulianto. 2005. *Arsitektur Modern Akhir Abad XIX dan Abad XX Edisi Ke-2*. Yogyakarta: Gadjah Mada University Press.

### **SKRIPSI / THESIS**

- Ahmad. 2015. *Solo Studio Animasi dengan Penekanan Ekspresionisme*. Jurnal Arsitektur. Universitas Negeri Semarang (<https://unnes.ac.id>). Akses: 11 Agustus 2019.
- Martadewi, Dayu. *Ergonomi dan Antropometri*. ([https://www.academia.edu/18687076/ERGONOMI\\_DAN\\_ANTROPOMETRI](https://www.academia.edu/18687076/ERGONOMI_DAN_ANTROPOMETRI)). Akses: 22 November 2017.
- Wijaya, Cindy, dkk. 2015. *Perancangan Portable Folding Furniture untuk Interior Apartemen Tipe Studio*. Jurnal Desain Interior. Universitas Kristen Petra Surabaya (<http://download.portalgaruda.org/article>). Akses: 8 April 2019
- Zatriani. 2017. *Asrama Mahasiswa di Makassar dengan Studi Bentuk Fraktal*. Jurnal Arsitektur. Universitas Hasanuddin. Akses: 8 April 2018
- Trisakti, Darmawan. (2013). *Akademi Desain Grafis dan Animasi di Semarang*. Universitas Diponegoro. Semarang. Akses : 2 Februari 2018
- Kamaruddin, SA. (2014). *Studio Fotografi*. ITB. Bandung.

## **ARTIKEL / RISET**

Ari Wahyudi, Dewa. 2015. *Makalah Sejarah animasi.* (<https://www.slideshare.net/>). Akses: 5 April 2019

Harisah, Afifah, dkk. 2016. *Yobuko Morning Market In Saga Prefecture, Japan: Its Character As Sustainable and Creative Place.* International Association of Lowland Technology Journal. Lowland Technology International. Akses: 27 September 2017.

## **WEBSITE**

( <https://www.Tokyoanime.com> ). Diakses pada tanggal 26 September 2018.

.( <https://www.pixar.com> ). Diakses pada tanggal 26 September 2018.

( <https://www.teknik-menggunakan-animasi.blogspot.com> ). Diakses pada tanggal 26 September 2018.

( <https://www.Binusuniversity.com> ). Diakses pada tanggal 26 September 2018.

( <https://www.archdaily.com> ). diakses pada tanggal 29 September 2018.

# KONSEP PEMILIHAN LOKASI

STUDIO ANIMASI DI MAKASSAR DENGAN PENDEKATAN METAFORA

INPUT

ANALISIS

OUTPUT

## TUJUAN

Menentukan lokasi yang sesuai dengan peruntukan bangunan Studio Animasi di Makassar dengan pendekatan Metafora

## DASAR PERTIMBANGAN

1. Lokasi sesuai dengan RURTK Kota Makassar yang diperlukan bagi kegiatan industri dan pendidikan
2. Pencapaian mudah sehingga dapat dijangkau oleh transportasi umum dan pribadi.
3. Tersedianya sarana dan prasarana utilitas seperti air bersih, listrik, telepon sehingga dapat menunjang kegiatan dalam bangunan
4. Kondisi lingkungan yang mendukung aktifitas dan fungsi bangunan
5. View yang baik

## KRITERIA

1. Sesuai dengan RURTK Kota Makassar
2. Pencapaian mudah, berada pada jalur utama transportasi
3. Tersedia jaringan utilitas
4. Kondisi Lingkungan yang mendukung
5. View yang baik

Kota Makassar



Nama Alternatif	Lokasi Alternatif	Gambar Satelit Alternatif	Gambar Map Alternatif
Alternatif 1	Kecamatan Tamalanrea		
Alternatif 2	Kecamatan Tamalate		
Alternatif 3	Kecamatan Rappocini		

Sesuai dengan dasar pertimbangan di atas, maka dipilih 3 (tiga) alternatif lokasi untuk pengembangan kawasan Pedagang Kaki Lima (PKL), yaitu di Kecamatan Tamalanrea, Kecamatan Tamalate dan Kecamatan Rappocini, Makassar Sulawesi Selatan.

## LOKASI TERPILIH



KECAMATAN TAMALANREA



# KONSEP PEMILIHAN TAPAK

## STUDIO ANIMASI DI MAKASSAR DENGAN PENDEKATAN METAFORA

INPUT

ANALISIS

OUTPUT

### TUJUAN

Menentukan letak tapak yang baik untuk pembangunan Studio Animasi di Makassar pada daerah Kecamatan Tamalanrea, Kota Makassar.

### DASAR PERTIMBANGAN

1. Luas Area yang memadai
2. Aksesibilitas yang mendukung
3. Utilitas kota yang memadai
4. Bangunan sekitar tapak tidak mengganggu dalam arti segi kebisihan

### KRITERIA

1. Luas area cukup dan dapat mendukung besaran/luas bangunan yang direncanakan serta mendukung perkembangan di masa yang akan datang.
2. Pencapaian mudah, berada pada jalur utama transportasi umum dan pribadi
3. Terdapat jaringan, utilitas kota berupa air bersih, listrik, jaringan telepon, drainase dan sanitasi yang menunjang.



ALTERNATIF 1



Kondisi Tapak

- Tapak berada di Jl Jalur Lingkar Barat
- Luas Tapak : 15.232 M<sup>2</sup> ; 1,5 Ha
- Sirkulasi kendaraan tidak terlalu padat
- Aksesibilitas dapat di akses lewat jalan utama dan jl Tol

ALTERNATIF 3



Kondisi Tapak

- Tapak berada di Jl Laniang, Tamalanrea
- Luas Tapak : 26.710. M<sup>2</sup> ; 2,67 Ha
- Sirkulasi kendaraan tidak terlalu padat
- Aksesibilitas cukup baik namun melewati lorong

ALTERNATIF 2




Kondisi Tapak

- Tapak berada di Jl Tamalanrea Raya
- Luas Tapak : 4992,23 M<sup>2</sup> ; 0,5 Ha
- Sirkulasi Agak Padat pada jam tertentu
- Aksesibilitas dapat di akses lewat jalan utama jl tamalanrea raya

No	Kriteria	Nilai Alternatif 1			Nilai Alternatif 2			Nilai Alternatif 3					
		0	1	2	3	0	1	2	3	0	1	2	3
1	Potensi Kawasan				✓	✓				✓			✓
2	Luas Lahan				✓				✓				✓
3	Aksesibilitas			✓				✓			✓		
4	Lingkungan Sekitar	✓					✓				✓		
Jumlah tiap kriteria		-	1	2	6	0	-	4	3	0	1	4	-
Total		9				7				5			

TAPAK TERPILIH

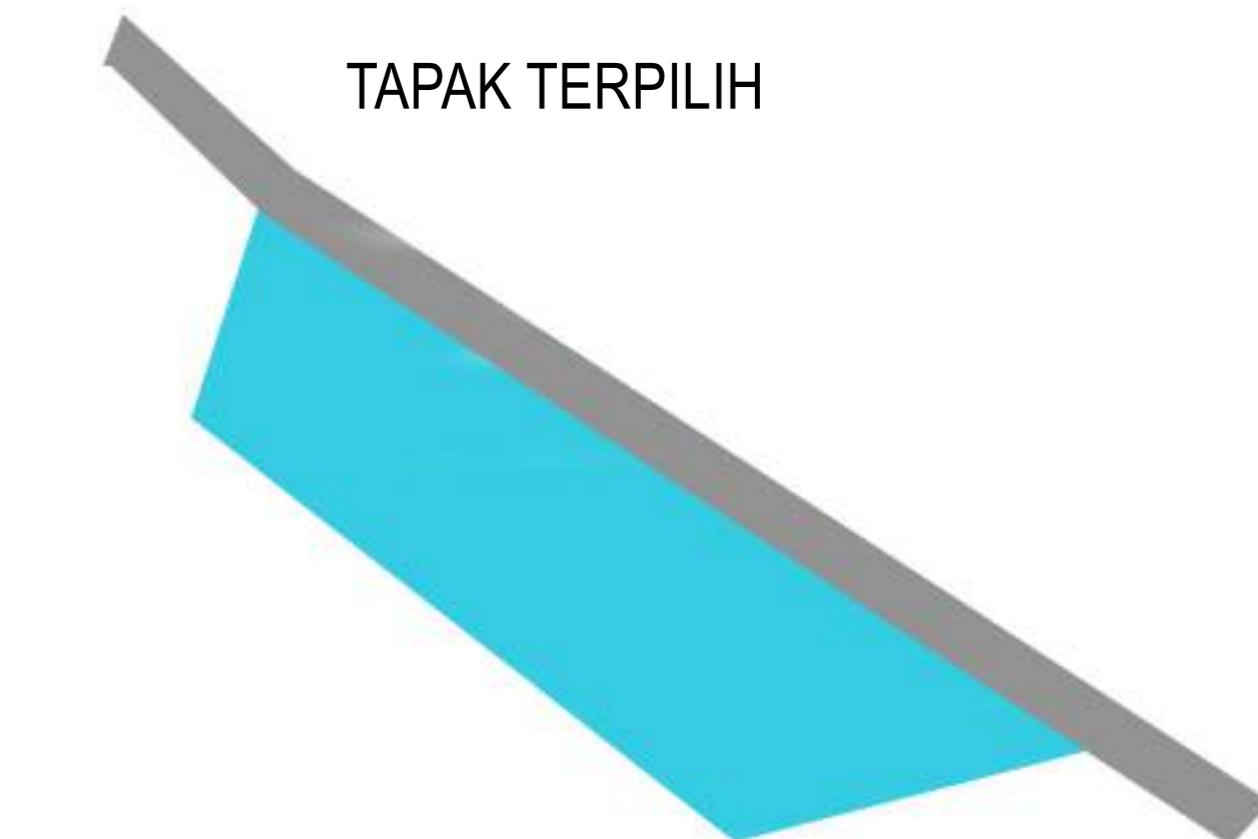

ALTERNATIF 1

( JL jalur lingkar barat Tamalanrea )



# KONSEP GUBAHAN BENTUK

STUDIO ANIMASI DI MAKASSAR DENGAN PENDEKATAN METAFORA


I N P U T

A N A L I S I S

## TUJUAN

Mendapatkan gambaran bentuk bangunan Pusat Pengembangan Industri Kreatif di Makassar yang di sesuaikan dengan rona awal yang terdapat pada tapak

## BENTUK DASAR

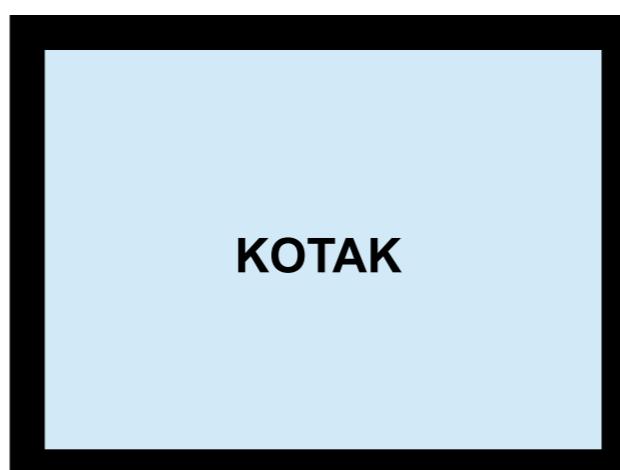

Kotak adalah bentuk yang umum digunakan dan terpercaya. Hal ini disebabkan karena umumnya tulisan yang kita baca disusun dalam bentuk kotak dan persegi panjang, maka bentuk tersebut menjadi familiar, aman dan nyaman. Kotak dan persegi panjang memberikan kesesuaian, kedamaian, soliditas, keamanan, dan kesetaraan, bersamaan dengan sifatnya yang terlalu biasa dapat terlihat membosankan. Kotak dan persegi panjang umumnya tidak menarik perhatian, namun dapat dimiringkan untuk menambahkan twist yang tak terduga. Adapun Alasan memilih kotak agar fungsi dalam bangunan dapat terpenuhi dengan baik dan teratur, mengingat fungsi utama dari bangunan tersebut adalah tempat produksi animasi.

## DASAR PERTIMBANGAN

1. Fungsi peruntukan bangunan
2. Hasil analisis tapak
3. Sirkulasi yang baik
4. View secara keseluruhan

## TRANSFORMASI BENTUK ( PENDEKATAN ARSITEKTUR METAFORA )

Berdasarkan dari teori Anthony C. Aniades dalam bukunya " Poetic of Architecture " Metafora dalam arsitektur adalah suatu cara untuk memahami suatu hal, dengan menerangkan suatu objek dengan objek lain, serta mencoba untuk melihat suatu objek sebagai sesuatu yang lain, salah satunya yaitu Metafora Abstrak ( Intangible ) metafora yang berasal dari sebuah Konsep, Nilai, Prinsip dan Ide. Jadi, konsep Arsitektur Metafora yang diterapkan pada bentuk dasar kotak yang akan menjadi bangunan Studio Animasi adalah Metafora Animasi dengan memenuhi prinsip dari animasi itu sendiri antara lain, [Pergerakan](#), [Perulangan](#), [Perubahan](#), dan [Variansi](#).

Proses transformasi bentuk di awali dengan bentuk kotak dan menanamkan konsep pendekatan metafora animasi itu sendiri sebagai berikut



Dari dasar bentuk kotak yang di "gerakkan" dari bawah hingga ke atas yang menyerupai tangga untuk memenuhi prinsip [Pergerakan](#).



lanjut ke prinsip [Perulangan](#) dan [Perubahan](#) yang awalnya dari bawah ke atas kemudian diputar dan di ulang kemudian dari perulangan tadi bentuk makin ke atas ukurannya akan mengecil.



dan di akhiri dengan [Variansi](#) pada bentuk kotak itu sendiri dengan memberi kesan dinamis pada ujungnya agar bentuk bangunan tidak terlalu terlihat formal dan kaku.

OUTPUT




# KONSEP GUBAHAN BENTUK

STUDIO ANIMASI DI MAKASSAR DENGAN PENDEKATAN METAFORA



ANALISIS

OUTPUT





Dari bentuk dasar ( kotak ) mengikuti prinsip Pergerakan dan Perulangan dari bentuk dasar kemudian lanjut dengan prinsip Perubahan, dimana bentuk dasar kotak yang besar semakin mengecil .

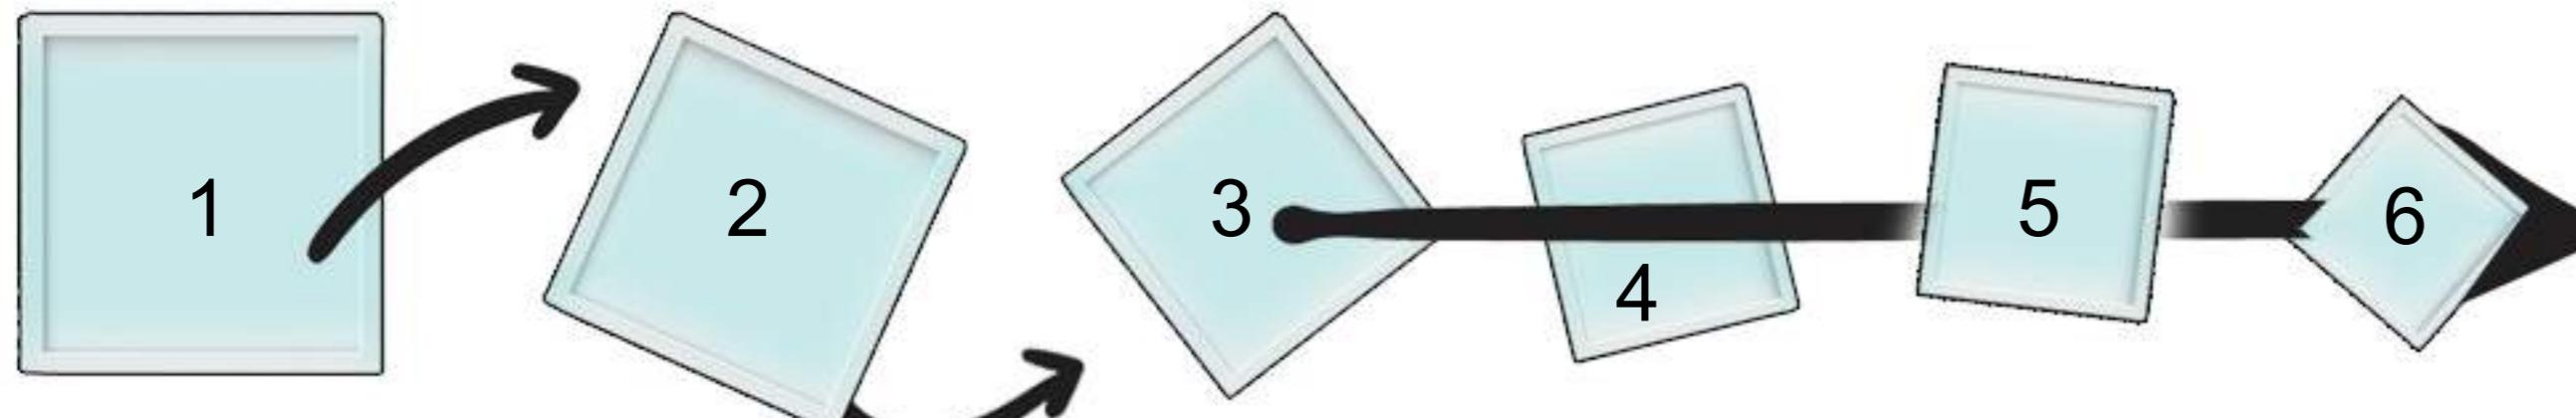

Kotak di tumpuk dari bawah hingga ke atas dari yang terbesar hingga terkecil .

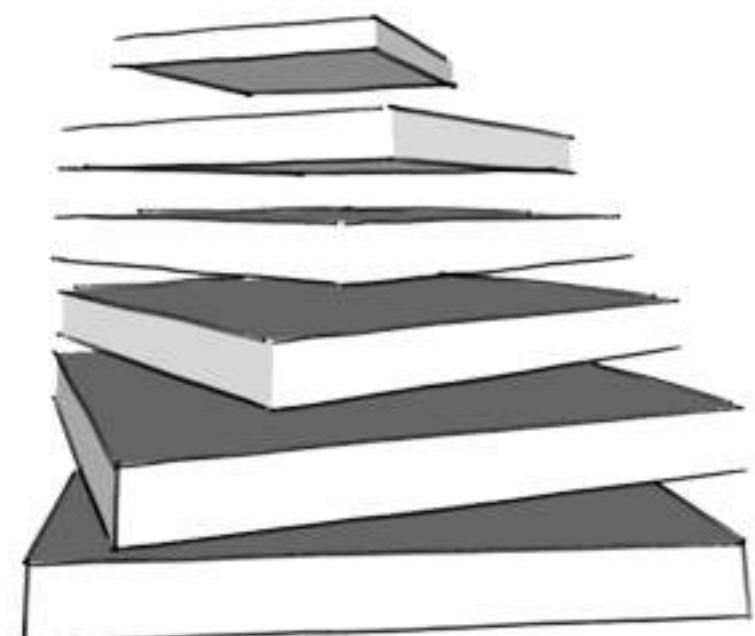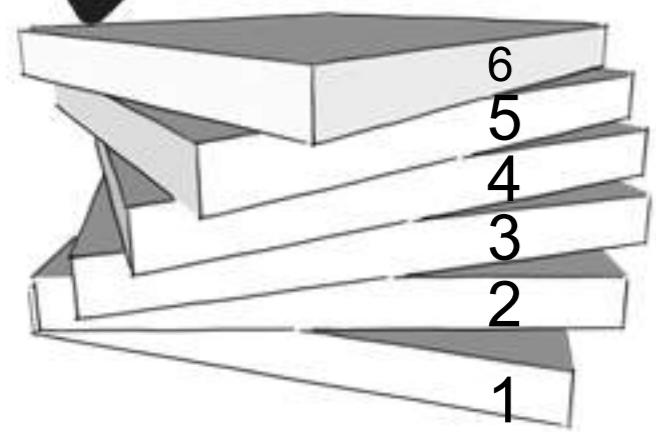

untuk mengikuti Prinsip terakhir yaitu Berirama dan Bervariasi , Bentuk dasar kotak kemudian digabung dengan lingkaran pada bagian ujungnya, dengan alasan bangunan tidak monoton dan tidak terlalu kaku.

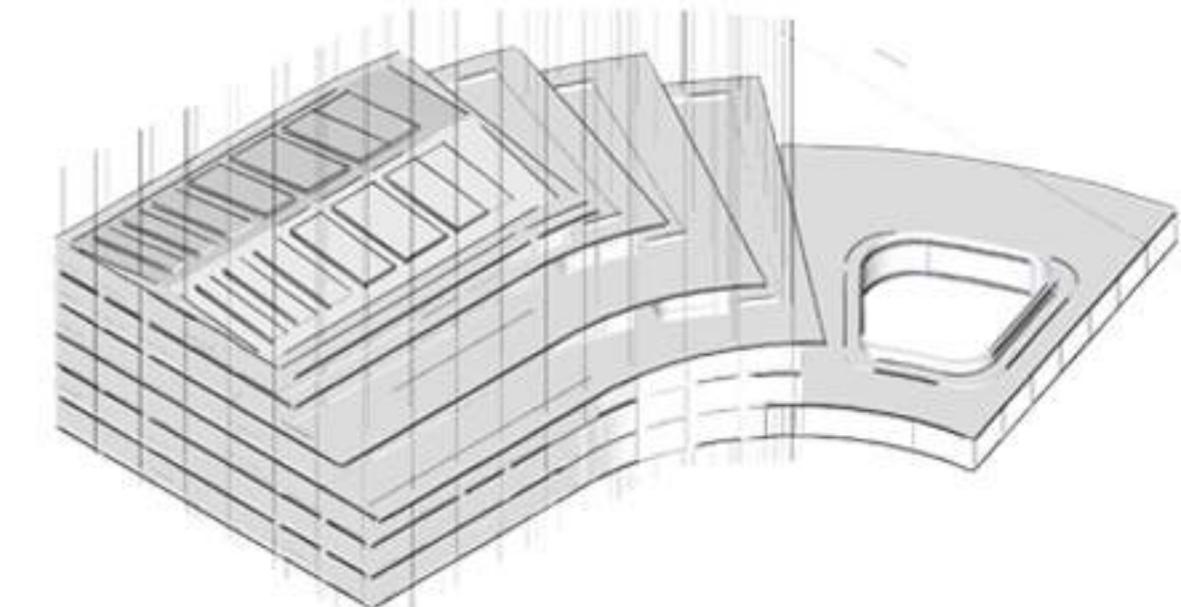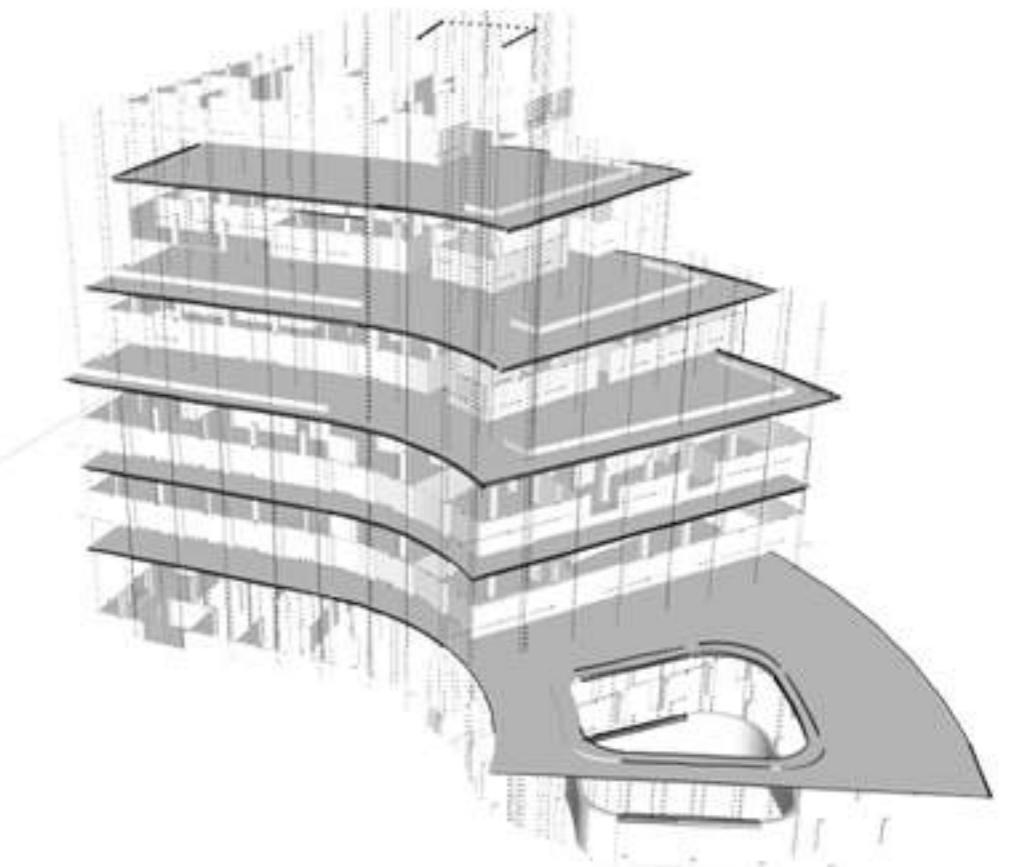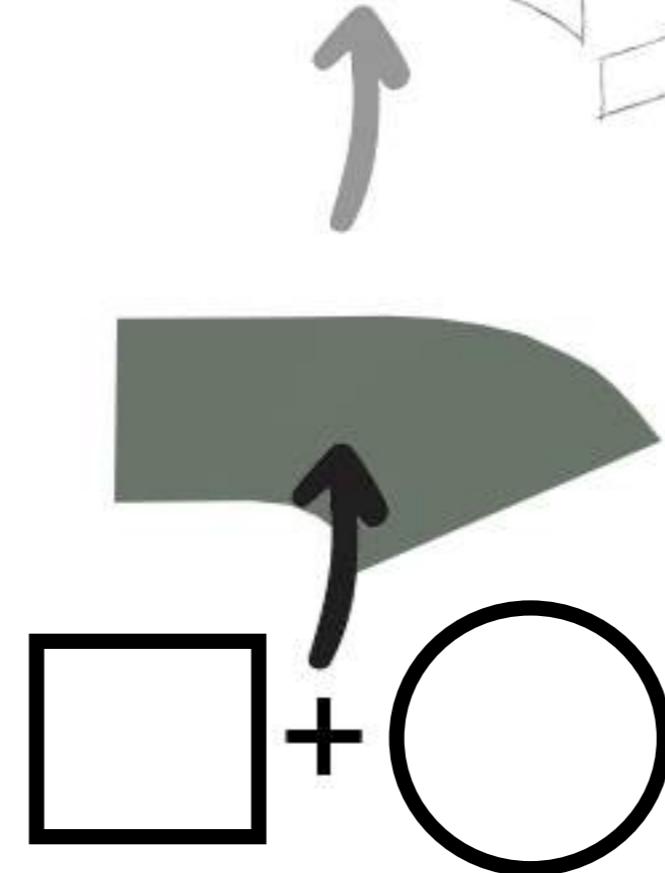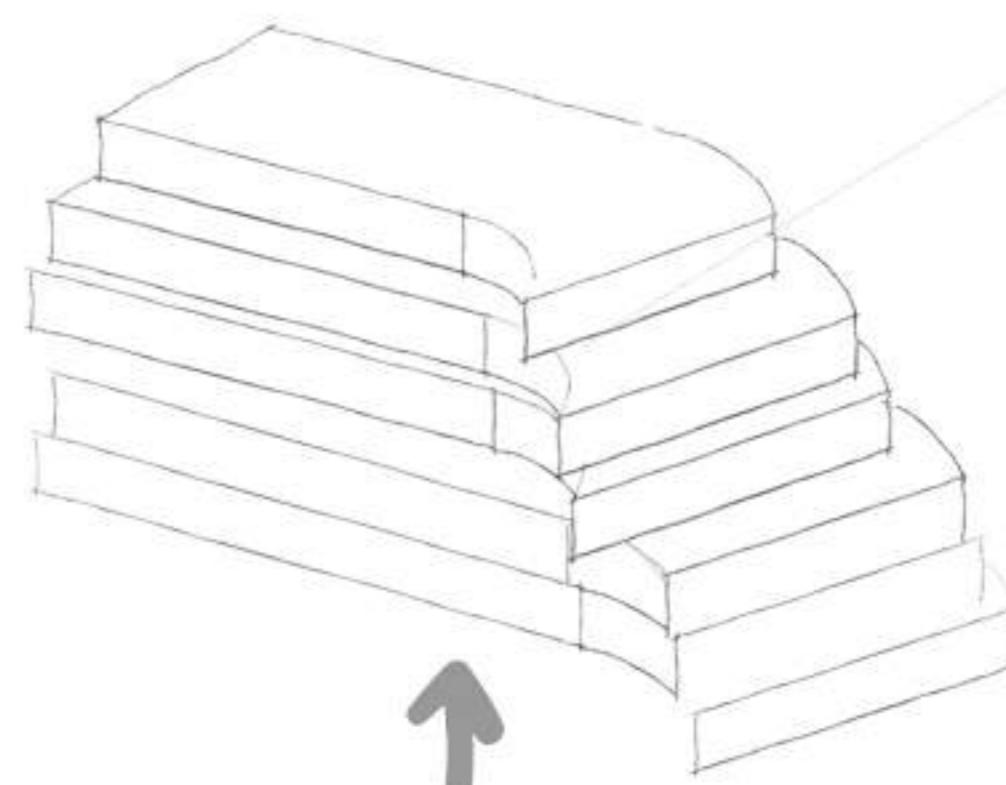

# KONSEP ANALISIS TAPAK

## STUDIO ANIMASI DI MAKASSAR DENGAN PENDEKATAN METAFORA

INPUT

ANALISIS

### TUJUAN

Menganalisa keadaan tapak untuk mendapatkan penataan tapak yang sesuai bagi peruntukan bangunan Studio Animasi di MAKassar dengan cara mengoptimalkan fungsi lahan dan potensi sekitar tapak agar sesuai dengan fungsi bangunan.


### DASAR PERTIMBANGAN

1. Rona Awal Tapak
2. Pencapaian
3. Pandangan dari Dalam Tapak
4. Pandangan dari Luar Tapak
5. Kebisingan Tapak
6. Klimatologi Tapak

1. Rona Awal



2. Pencapaian

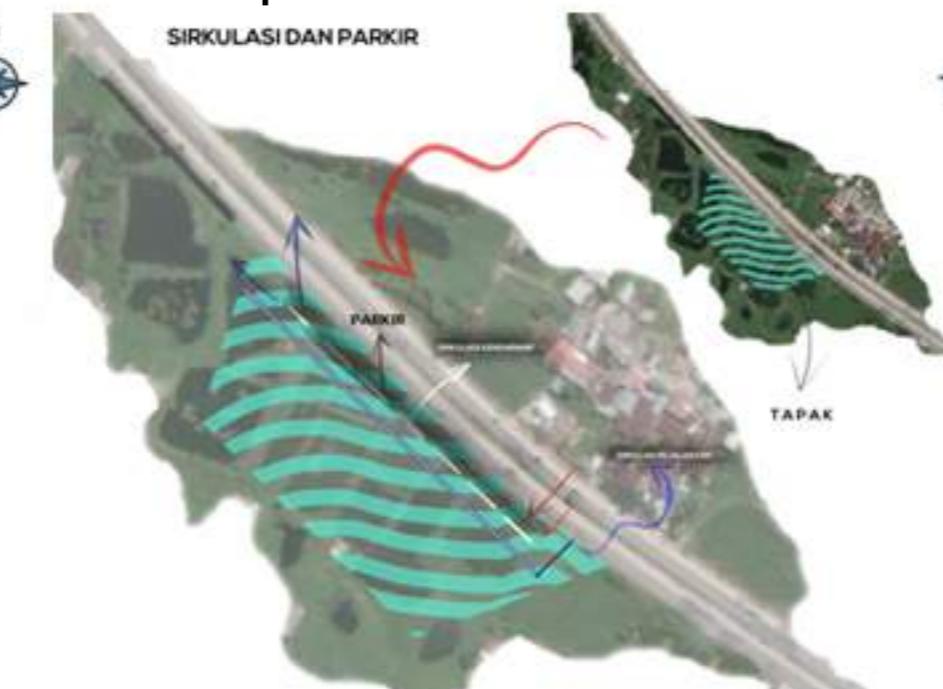

3. View dari dalam



4. View dari luar




5. Kebisingan



6. Klimatalogi




OUTPUT

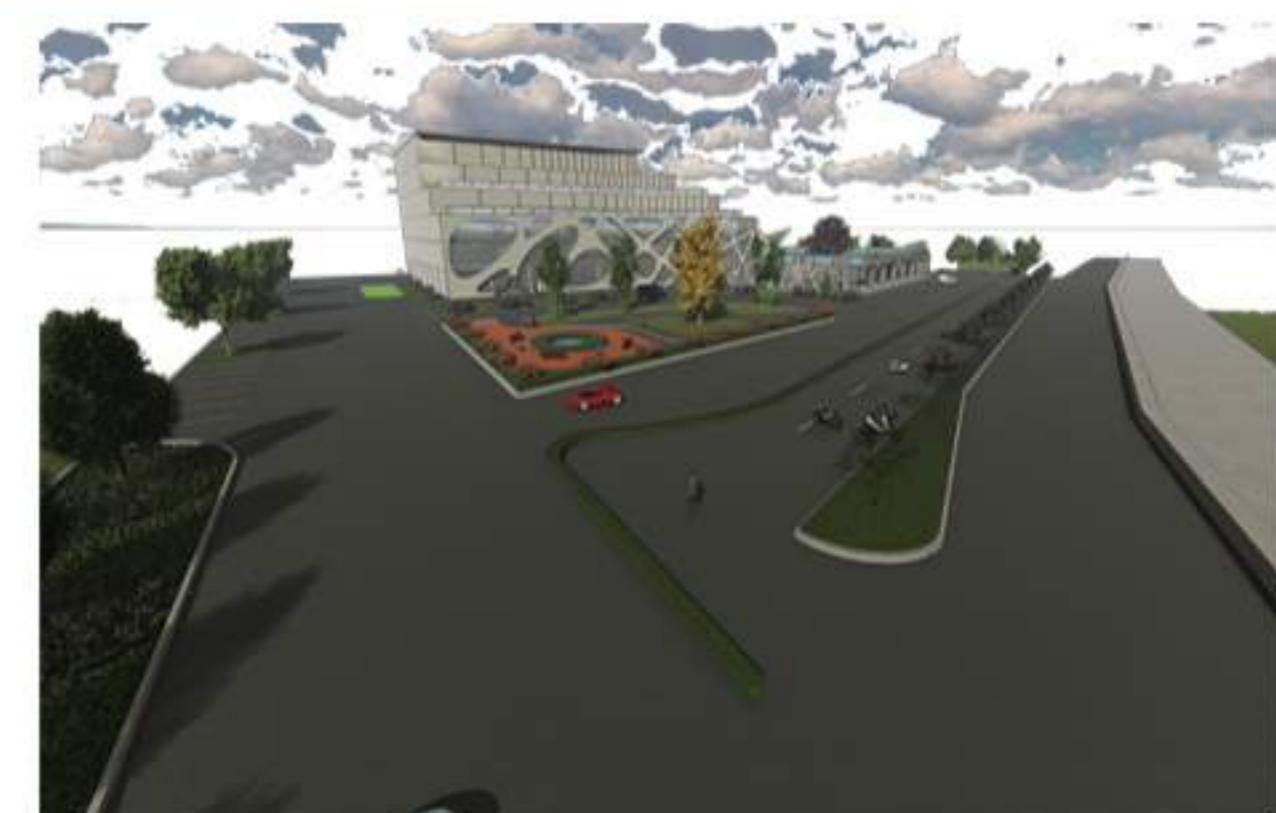




## Lokasi dan Tapak

DOSEN PEMBIMBING	MAHASISWA/STB	JUDUL	GAMBAR	SKALA	NO.GAMBAR	KET.
DEPARTEMEN ARSITEKTUR FAKULTAS TEKNIK UNIVERSITAS HASANUDDIN 2020						
Ir. Abdul Mufti Radja, ST., MT., Ph.D Ir. Ria Wikantari R., M.Arch., Ph.D	RESWIN ALFITRA D51114023	STUDIO ANIMASI DI MAKASSAR DENGAN PENDEKATAN METAFORA				

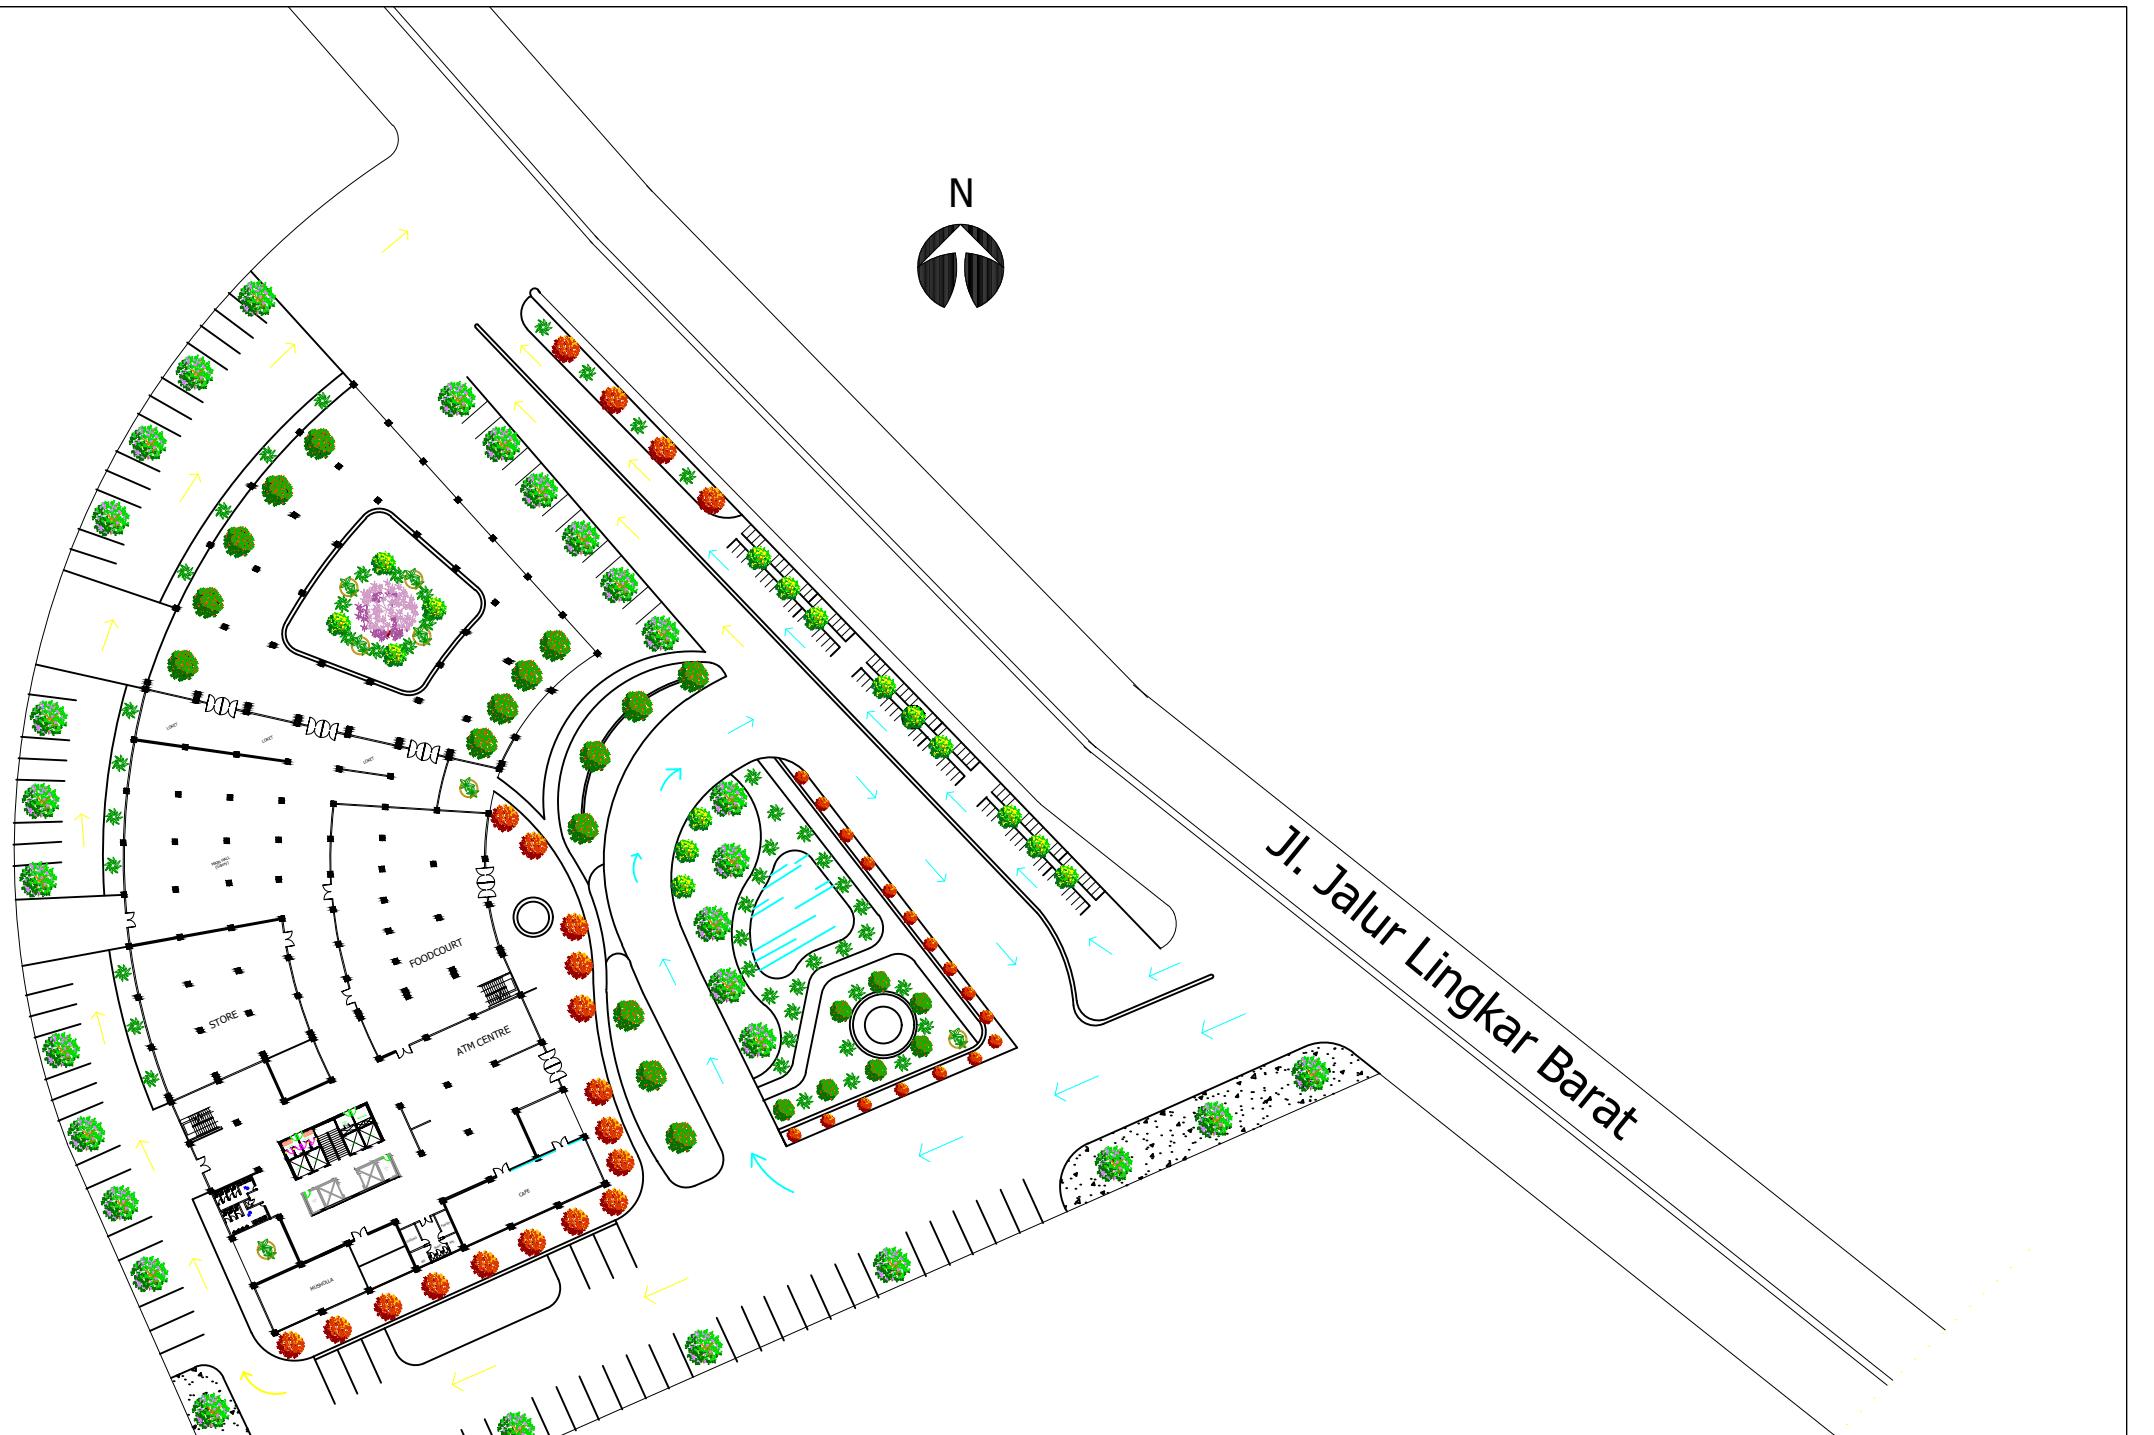


## SITE PLAN

	MATA KULIAH	DOSEN PEMBIMBING	MAHASISWA	JUDUL	NAMA GAMBAR	SKALA	NO. HALAMAN	JUMLAH HALAMAN	KETERANGAN
DEPARTEMEN ARSITEKTUR UNIVERSITAS HASANUDDIN	TUGAS AKHIR PERANCANGAN ARSITEKTUR	Abdul Mufti Radja, ST., MT., Ph.D Ir. Ria Wikantari R, M.Arch, Ph.D	RESWIN ALFITRA D511 14 023	STUDIO ANIMASI MAKASSAR	SITE PLAN	-			

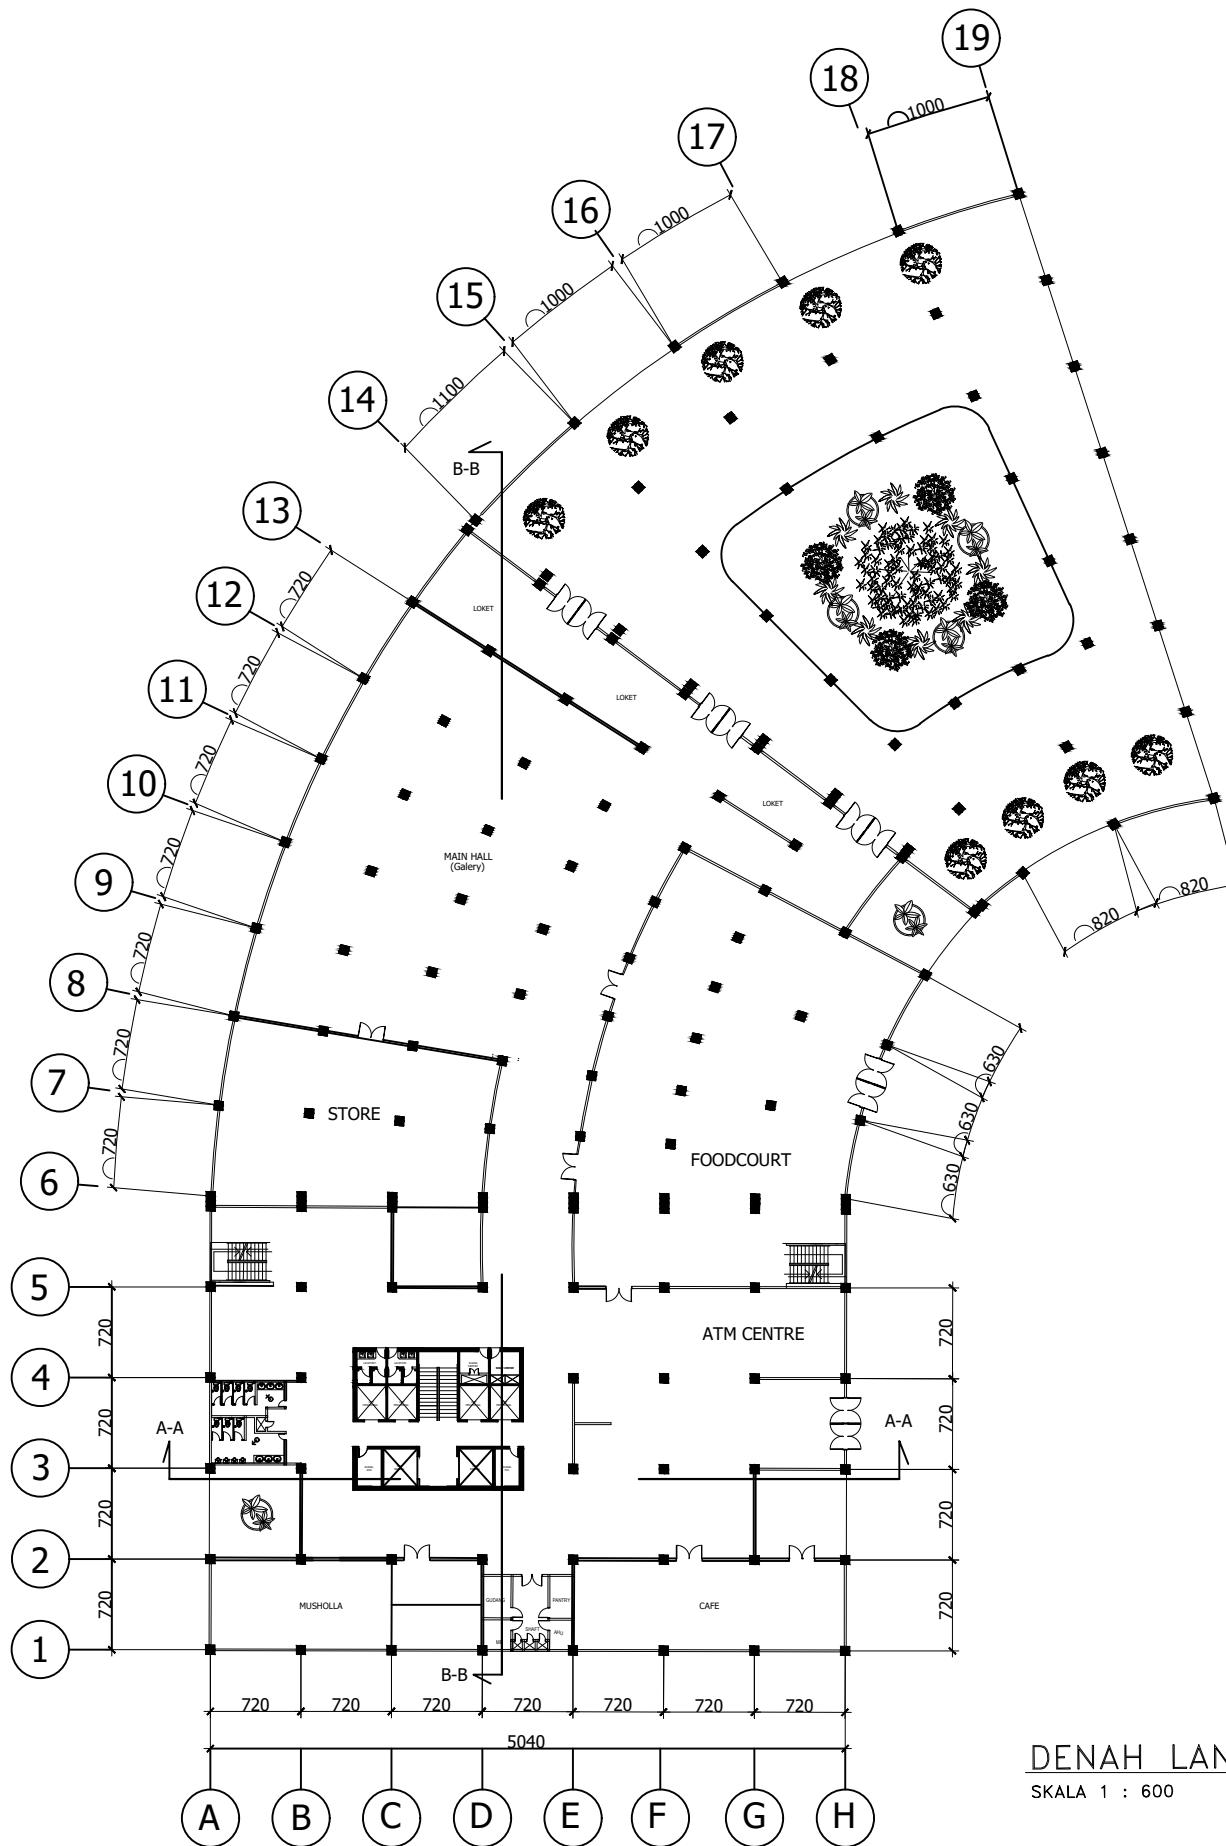


DENAH LANTAI 1  
SKALA 1 : 600

	MATA KULIAH DEPARTEMEN ARSITEKTUR UNIVERSITAS HASANUDDIN	DOSEN PEMBIMBING TUGAS AKHIR PERANCANGAN ARSITEKTUR	MAHASISWA Abdul Mufti Radja, ST., MT., Ph.D Ir. Ria Wikantari R, M.Arch, Ph.D	JUDUL RESWIN ALFITRA D511 14 023	NAMA GAMBAR STUDIO ANIMASI MAKASSAR	SKALA DENAH LT 1	NO. HALAMAN 1: 600	JUMLAH HALAMAN	KETERANGAN
--	--	---	---	--	--	---------------------	-----------------------	----------------	------------

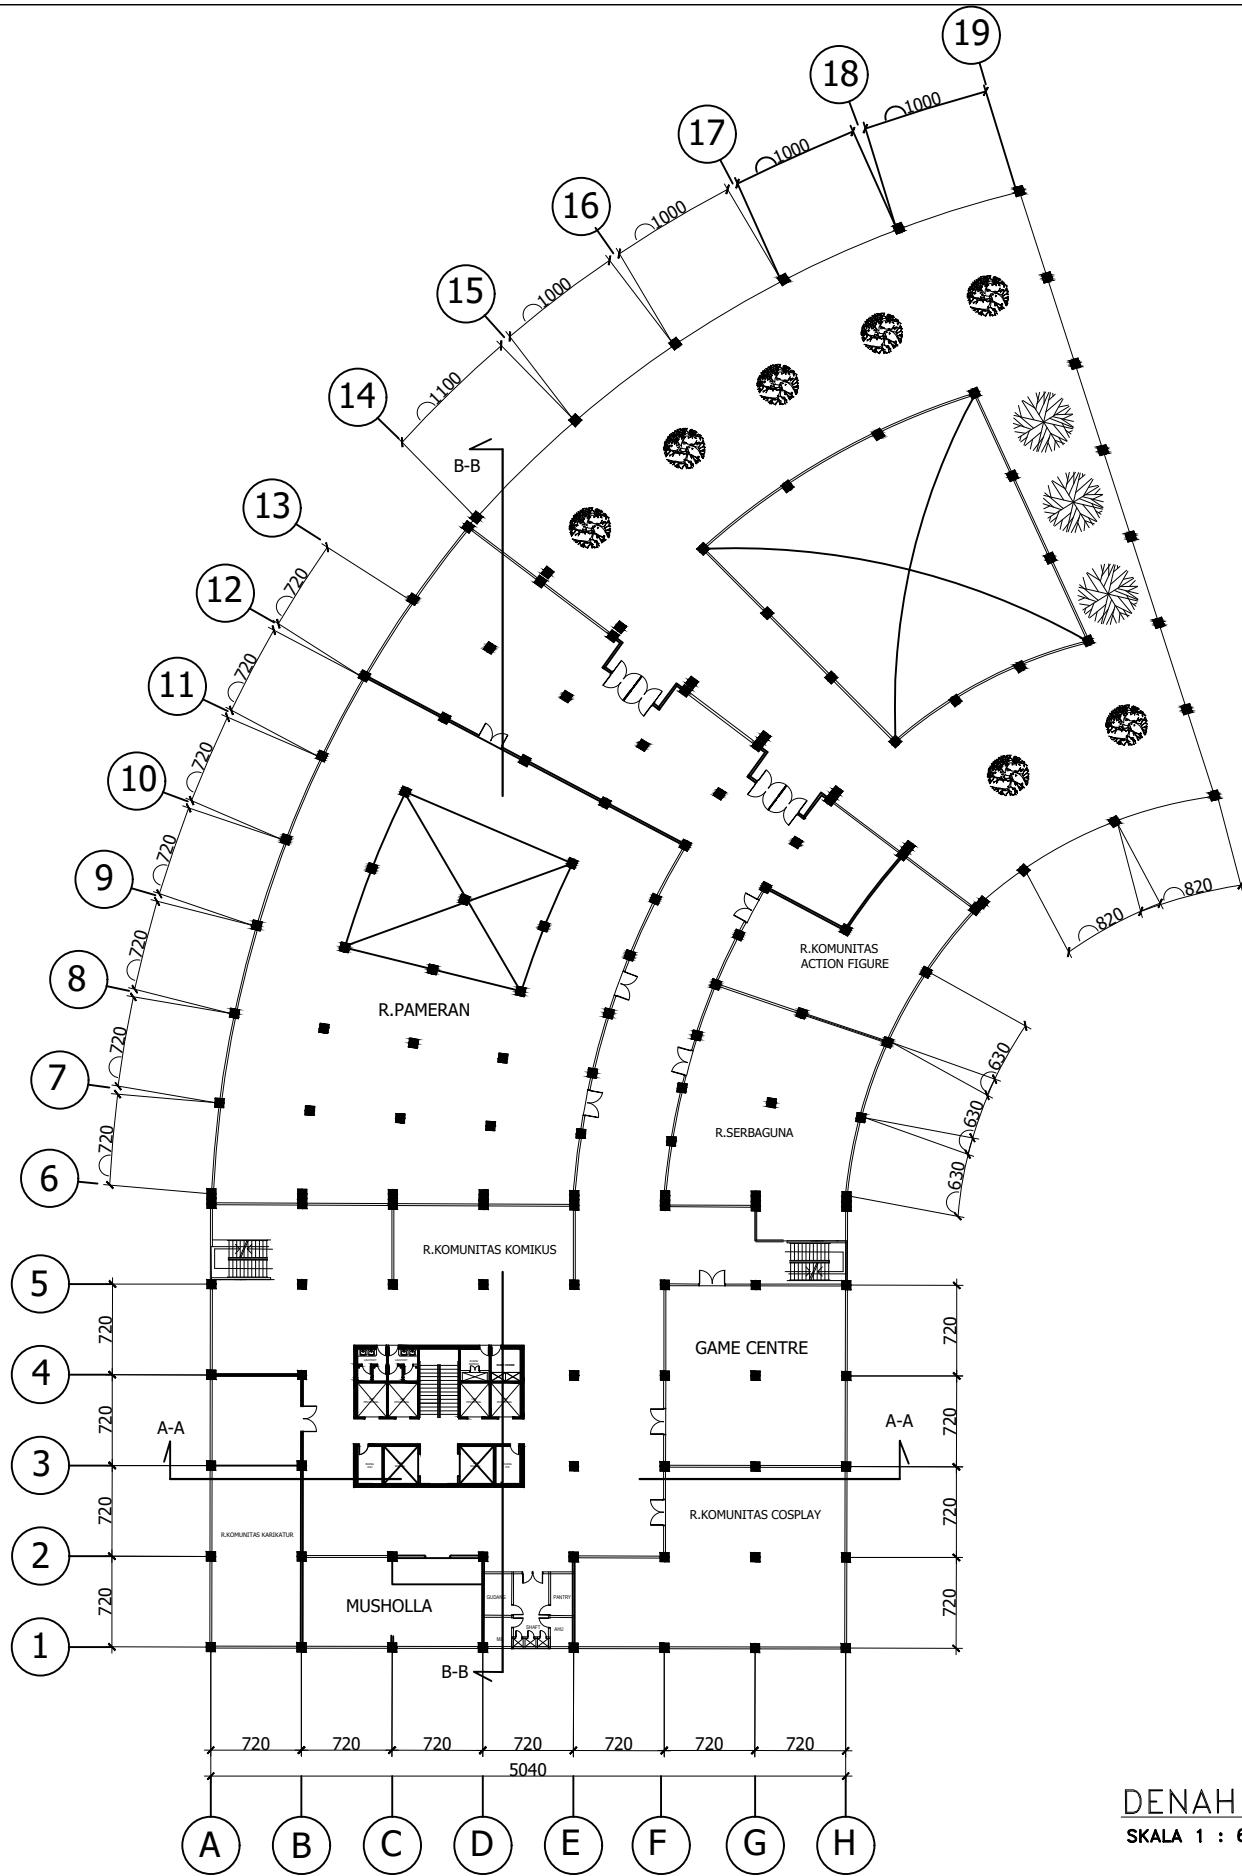

DENAH LANTAI 2  
SKALA 1 : 600


	MATA KULIAH	DOSEN PEMBIMBING	MAHASISWA	JUDUL	NAMA GAMBAR	SKALA	NO. HALAMAN	JUMLAH HALAMAN	KETERANGAN
DEPARTEMEN ARSITEKTUR UNIVERSITAS HASANUDDIN	TUGAS AKHIR PERANCANGAN ARSITEKTUR	Abdul Mufti Radja, ST., MT., Ph.D Ir. Ria Wikantari R, M.Arch, Ph.D	RESWIN ALFITRA D511 14 023	STUDIO ANIMASI MAKASSAR	DENAH LT 2	1: 600			

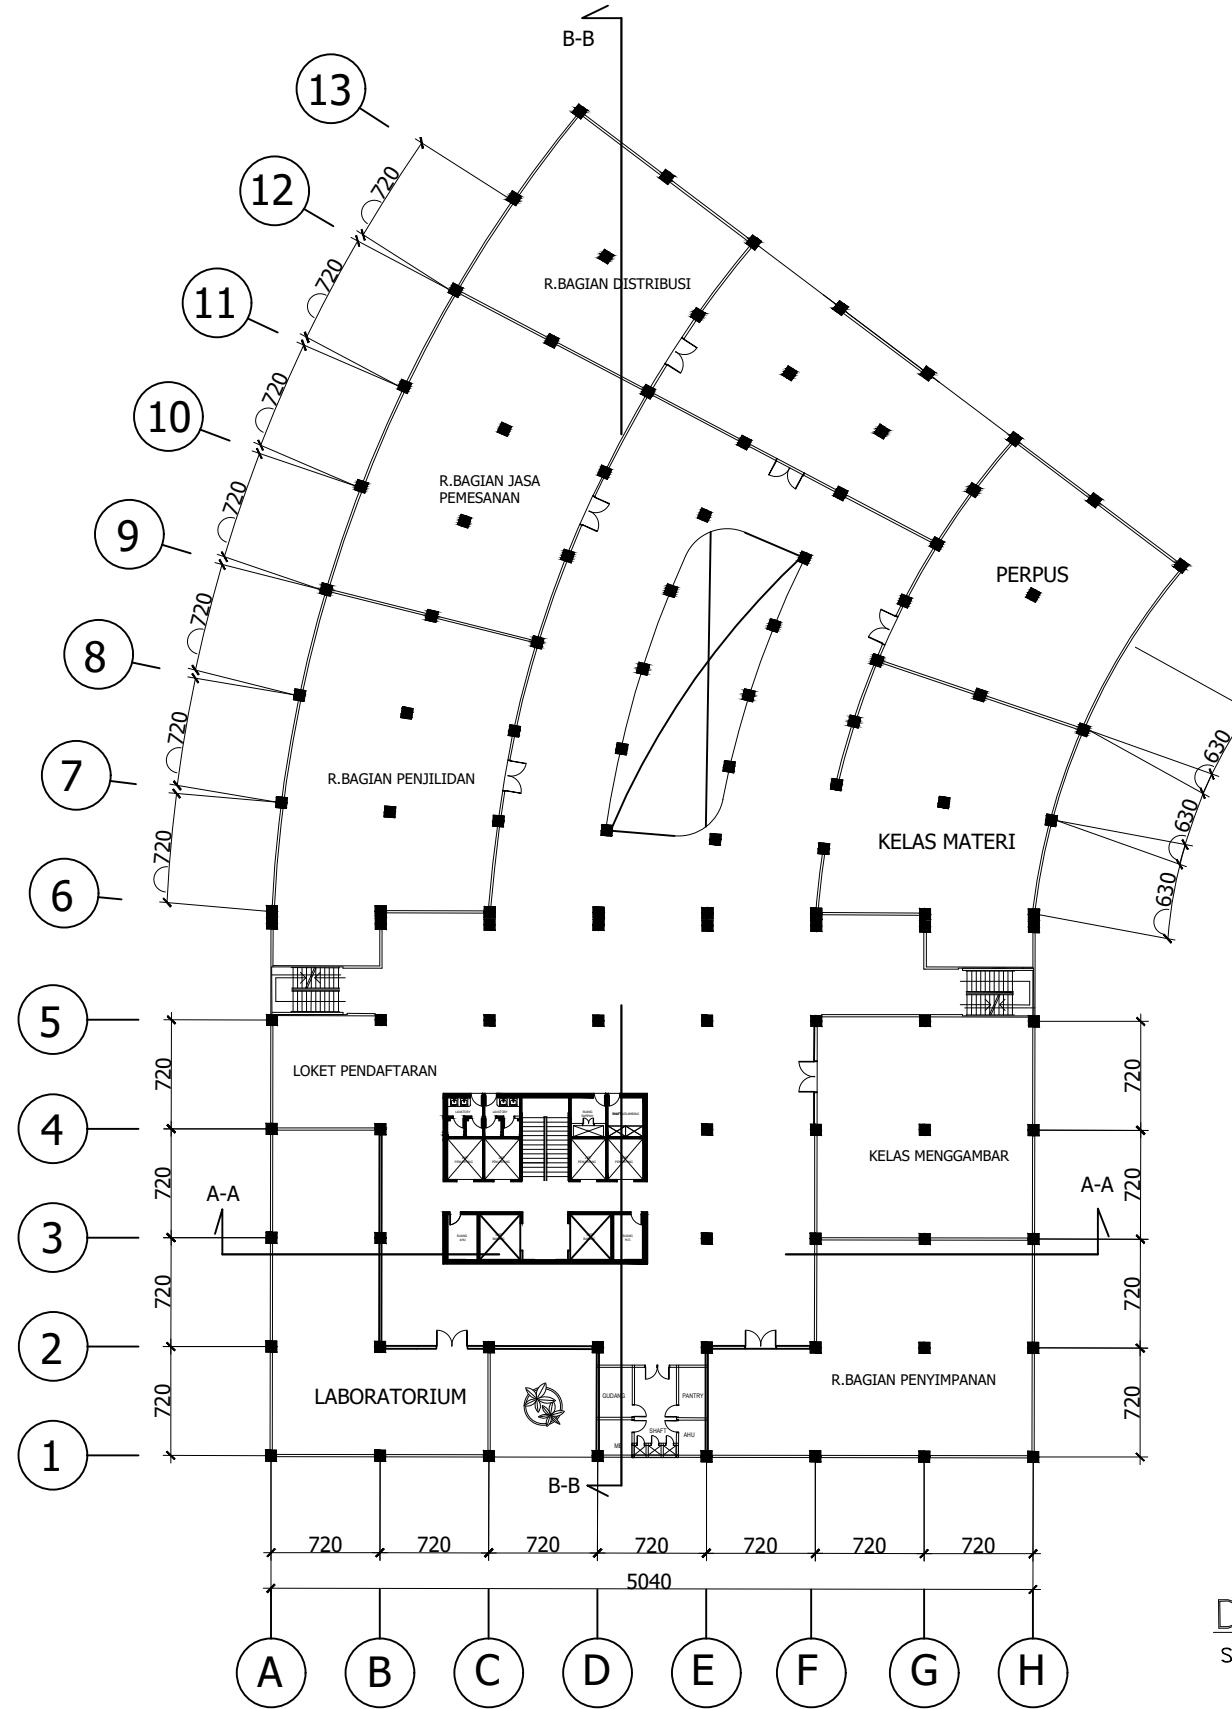

DENAH LANTAI 3

SKALA 1 : 500


	MATA KULIAH	DOSEN PEMBIMBING	MAHASISWA	JUDUL	NAMA GAMBAR	SKALA	NO. HALAMAN	JUMLAH HALAMAN	KETERANGAN
DEPARTEMEN ARSITEKTUR UNIVERSITAS HASANUDDIN	TUGAS AKHIR PERANCANGAN ARSITEKTUR	Abdul Mufti Radja, ST., MT., Ph.D Ir. Ria Wikantari R, M.Arch, Ph.D	RESWIN ALFITRA D511 14 023	STUDIO ANIMASI MAKASSAR	DENAH LT 3	1: 500			

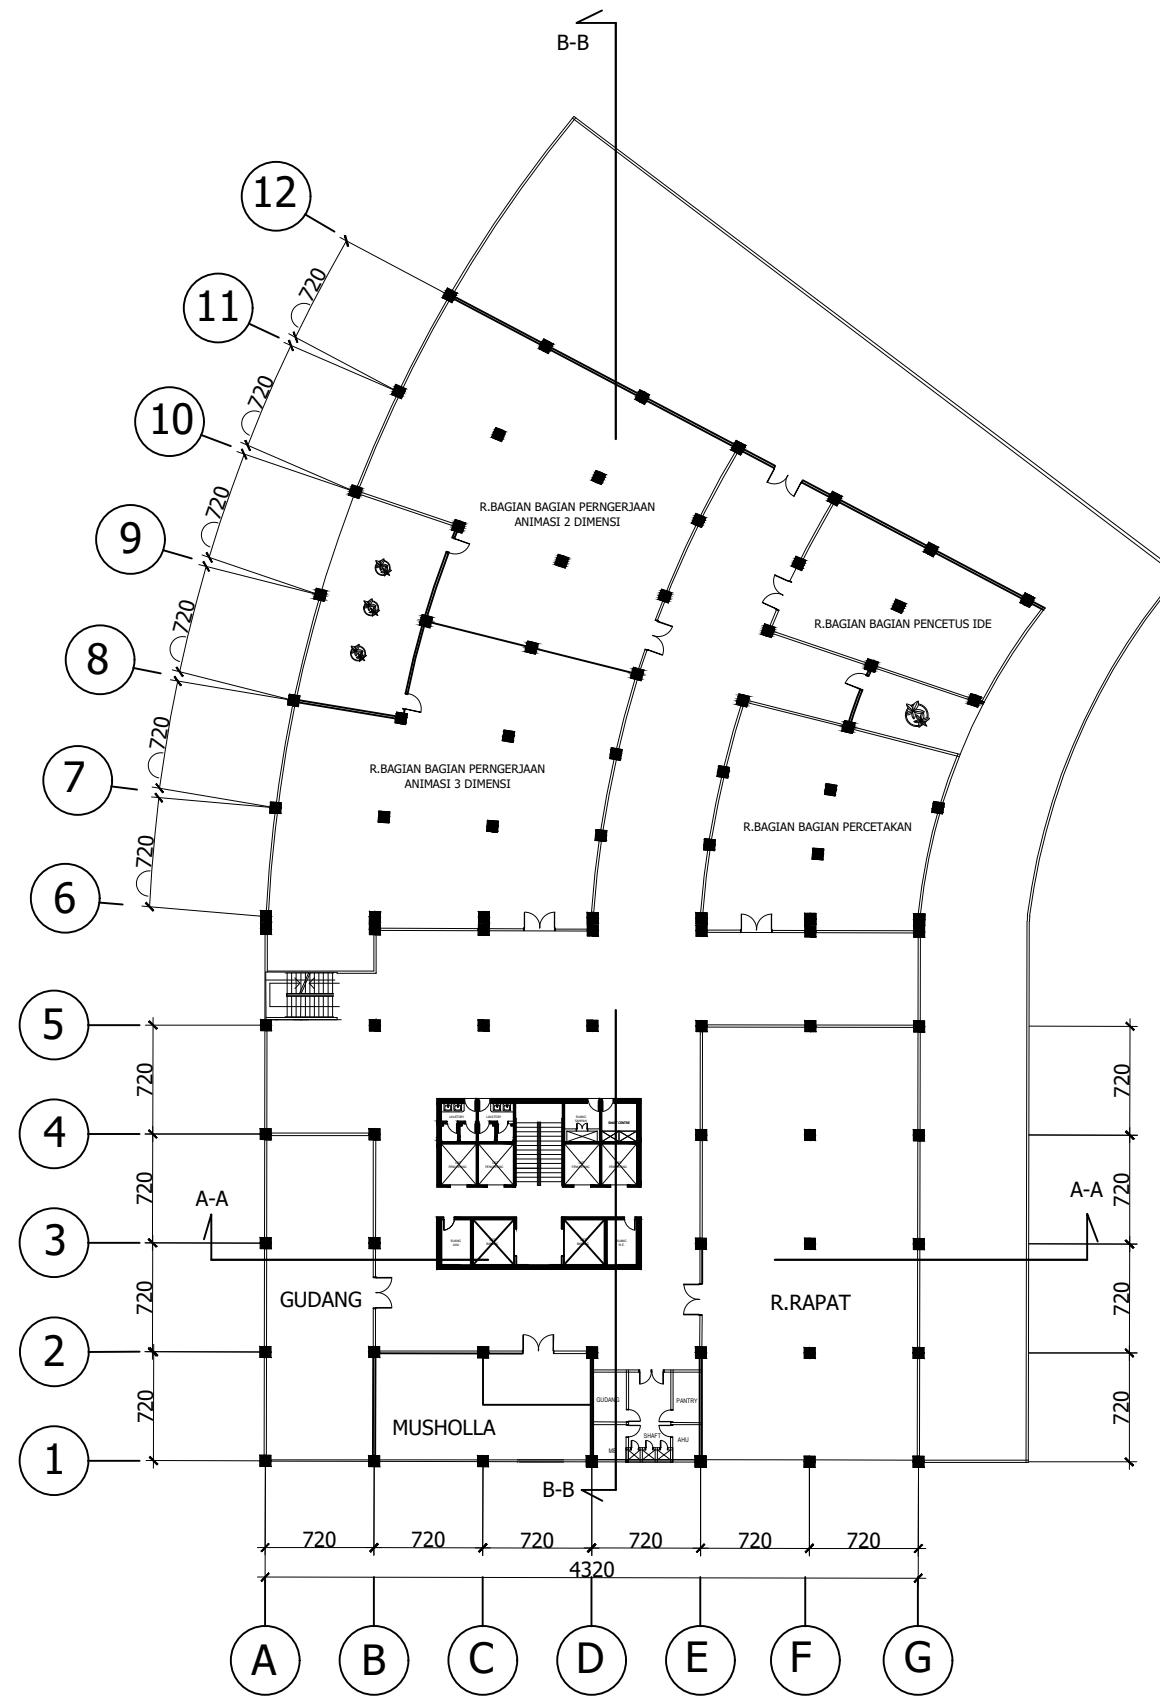


DENAH LANTAI 4

SKALA 1 : 500

	MATA KULIAH	DOSEN PEMBIMBING	MAHASISWA	JUDUL	NAMA GAMBAR	SKALA	NO. HALAMAN	JUMLAH HALAMAN	KETERANGAN
DEPARTEMEN ARSITEKTUR UNIVERSITAS HASANUDDIN	TUGAS AKHIR PERANCANGAN ARSITEKTUR	Abdul Mufti Radja, ST., MT., Ph.D Ir. Ria Wikantari R, M.Arch, Ph.D	RESWIN ALFITRA D511 14 023	STUDIO ANIMASI MAKASSAR	DENAH LT 4	1: 500			

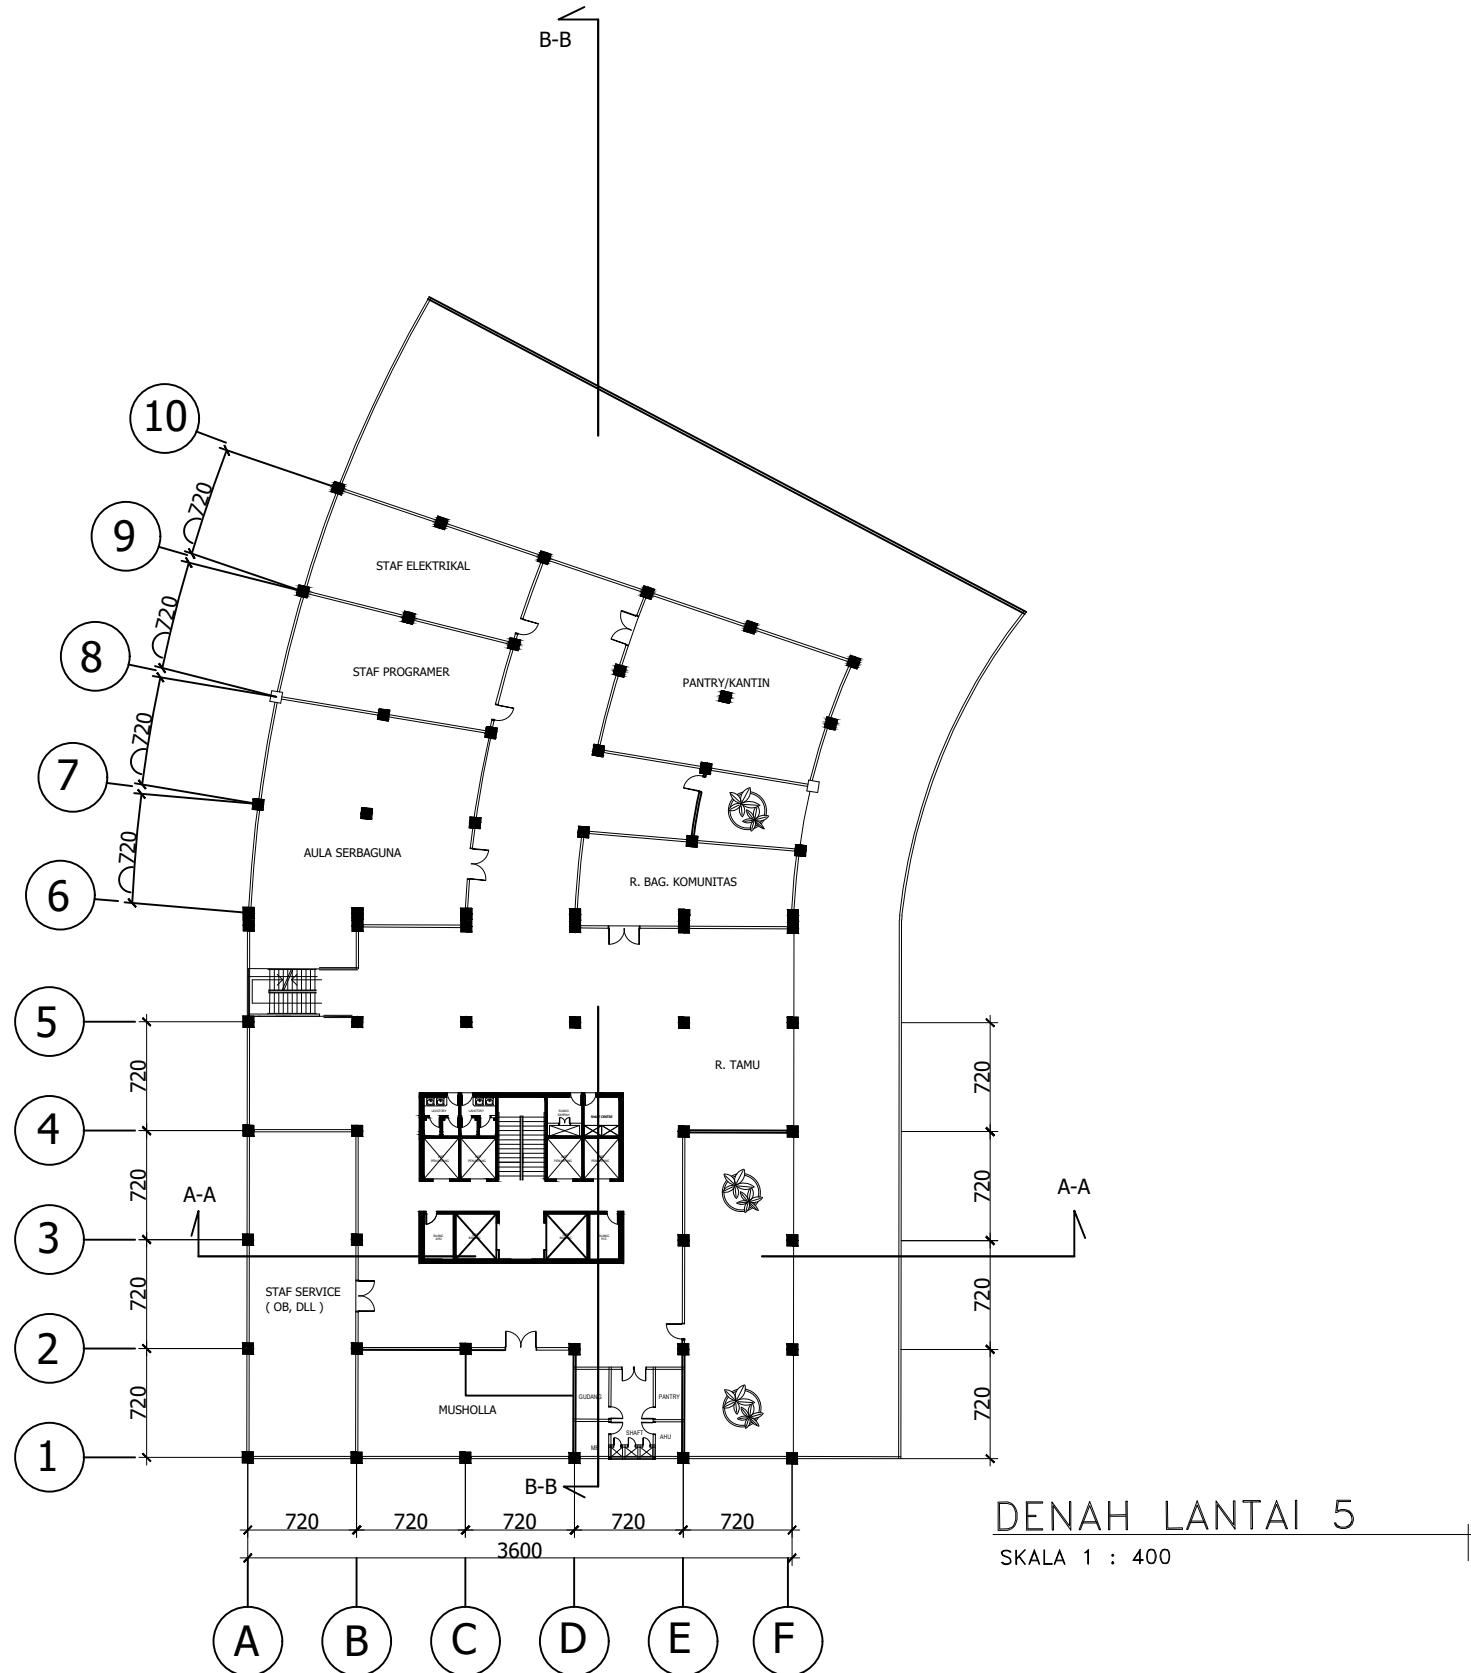

	MATA KULIAH DEPARTEMEN ARSITEKTUR UNIVERSITAS HASANUDDIN	DOSEN PEMBIMBING TUGAS AKHIR PERANCANGAN ARSITEKTUR	MAHASISWA Abdul Mufti Radja, ST., MT., Ph.D Ir. Ria Wikantari R, M.Arch, Ph.D	JUDUL RESWIN ALFITRA D511 14 023	NAMA GAMBAR STUDIO ANIMASI MAKASSAR	SKALA 1: 500	NO. HALAMAN	JUMLAH HALAMAN	KETERANGAN
--	--	---	---	--	--	-----------------	-------------	----------------	------------

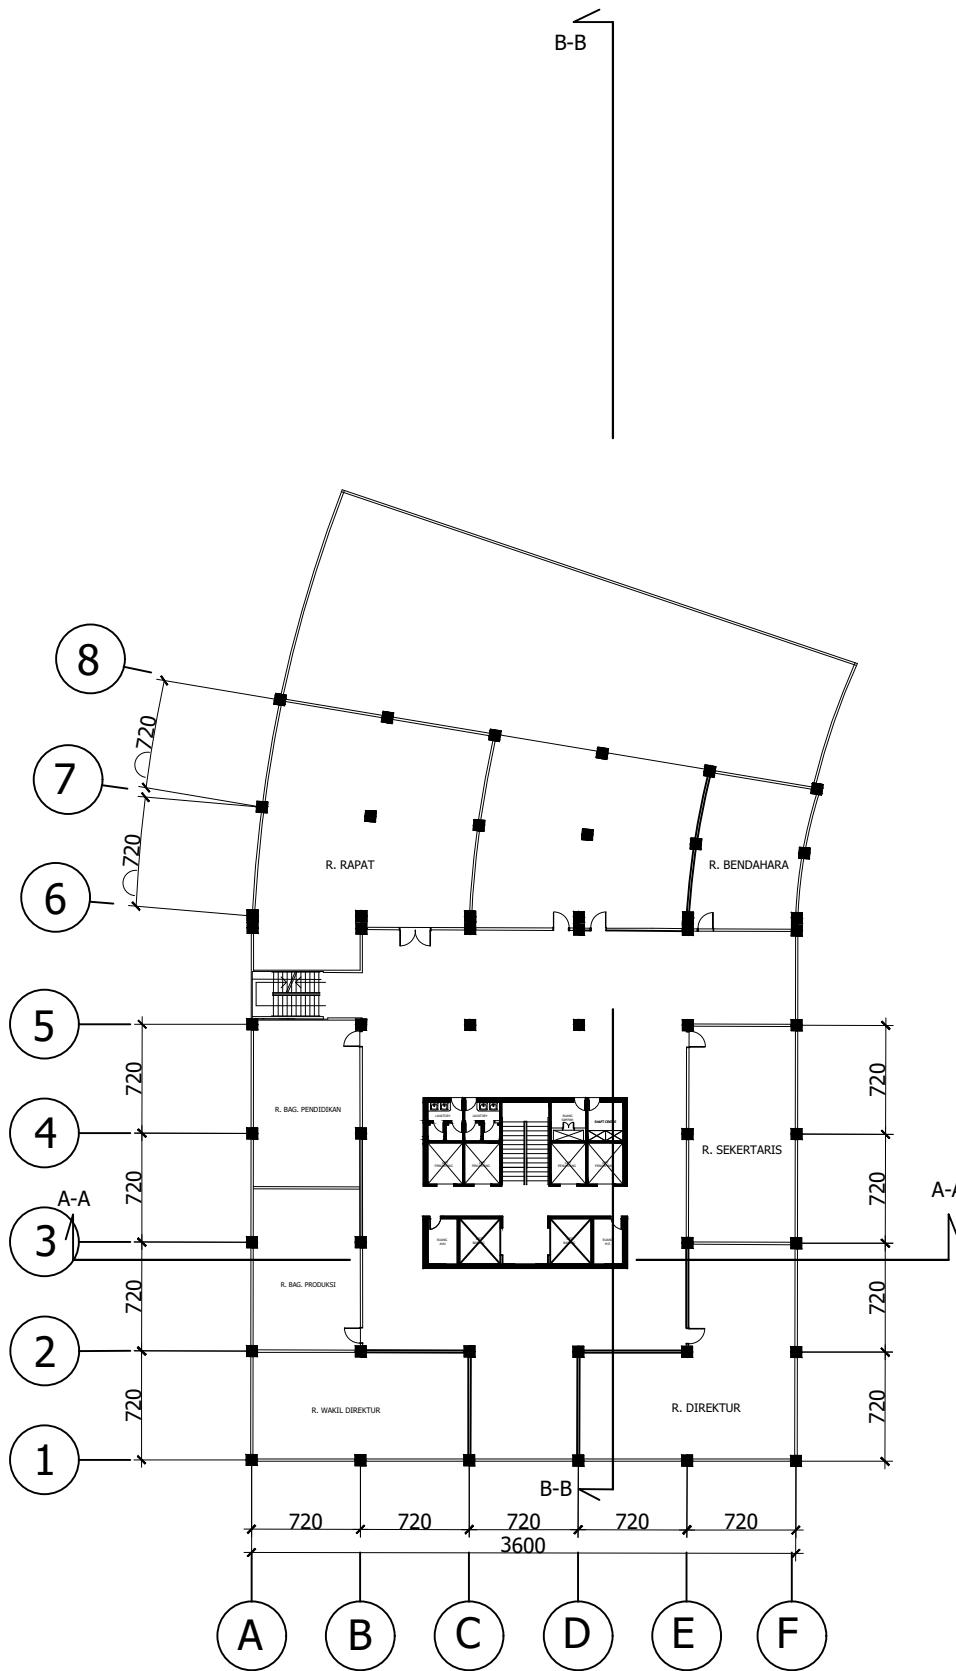


DENAH LANTAI 6


---

SKALA 1 : 400

KODE KEGIATAN	MATA KULIAH	DOSEN PEMBIMBING	MAHASISWA	JUDUL	NAMA GAMBAR	SKALA	NO. HALAMAN	JUMLAH HALAMAN	KETERANGAN
DEPARTEMEN ARSITEKTUR UNIVERSITAS HASANUDDIN	TUGAS AKHIR PERANCANGAN ARSITEKTUR	Abdul Mufti Radja, ST., MT., Ph.D Ir. Ria Wikantari R, M.Arch, Ph.D	RESWIN ALFITRA D511 14 023	STUDIO ANIMASI MAKASSAR	DENAH LT 4	1: 500			

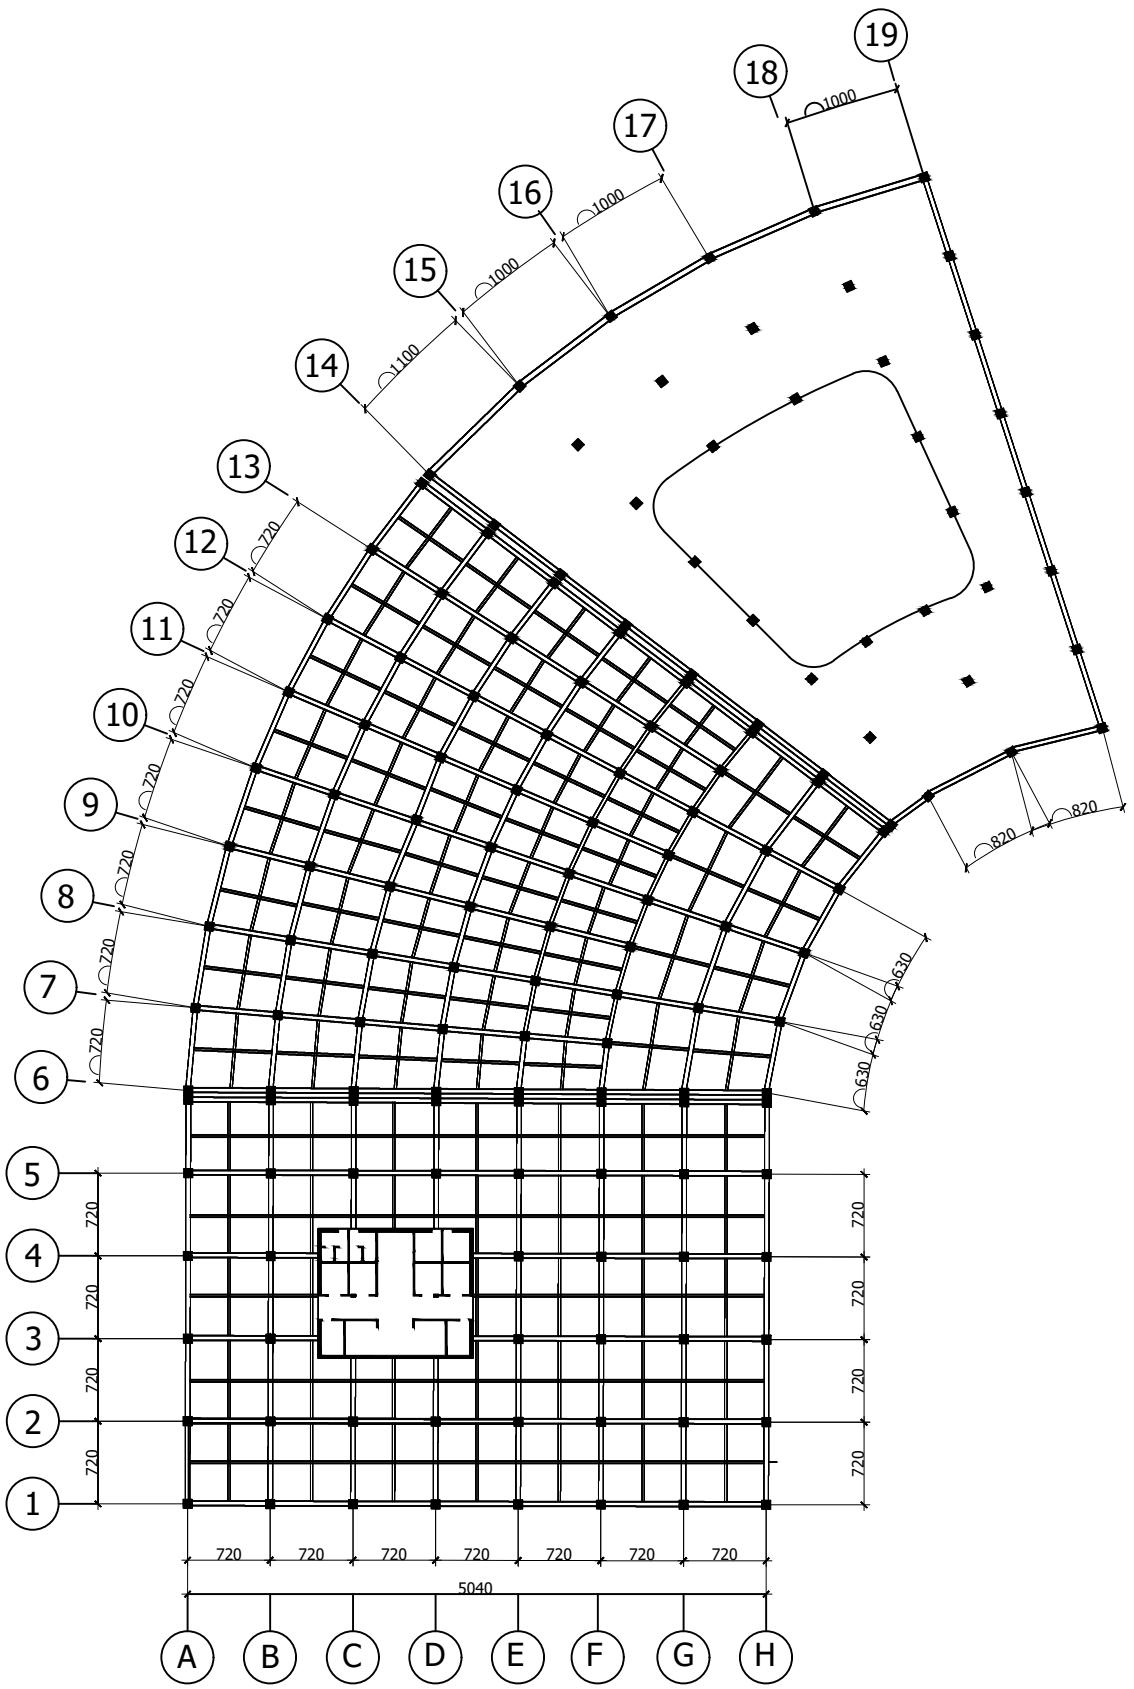


RENCANA BALOK LT 2

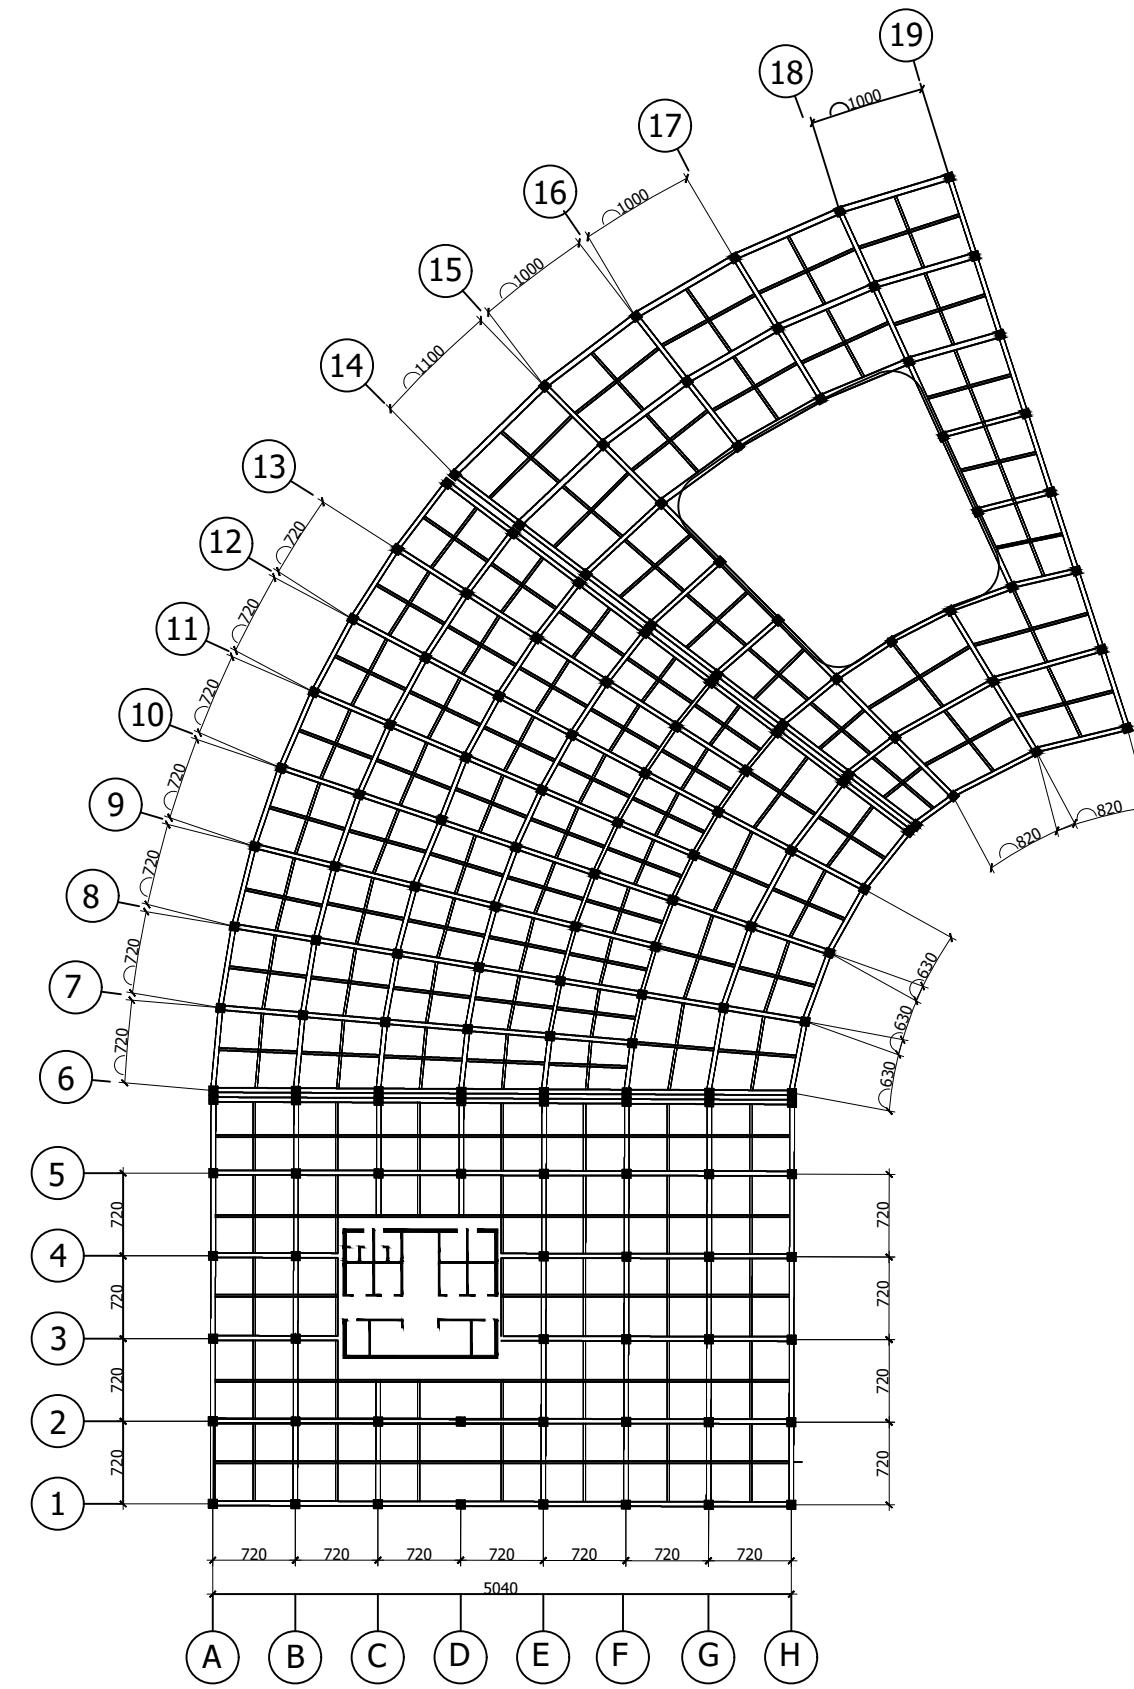


RENCANA BALOK LT 1

DEPARTEMEN ARSITEKTUR UNIVERSITAS HASANUDDIN	MATA KULIAH  TUGAS AKHIR PERANCANGAN ARSITEKTUR	DOSEN PEMBIMBING  Abdul Mufti Radja, ST., MT., Ph.D Ir. Ria Wikantari R, M.Arch, Ph.D	MAHASISWA  RESWIN ALFITRA D511 14 023	JUDUL  STUDIO ANIMASI MAKASSAR	NAMA GAMBAR  RENCANA BALOK LT5 & LT 6	SKALA  1: 700	NO. HALAMAN	JUMLAH HALAMAN	KETERANGAN
---	--	--	--	--------------------------------------	---	---------------------	-------------	----------------	------------

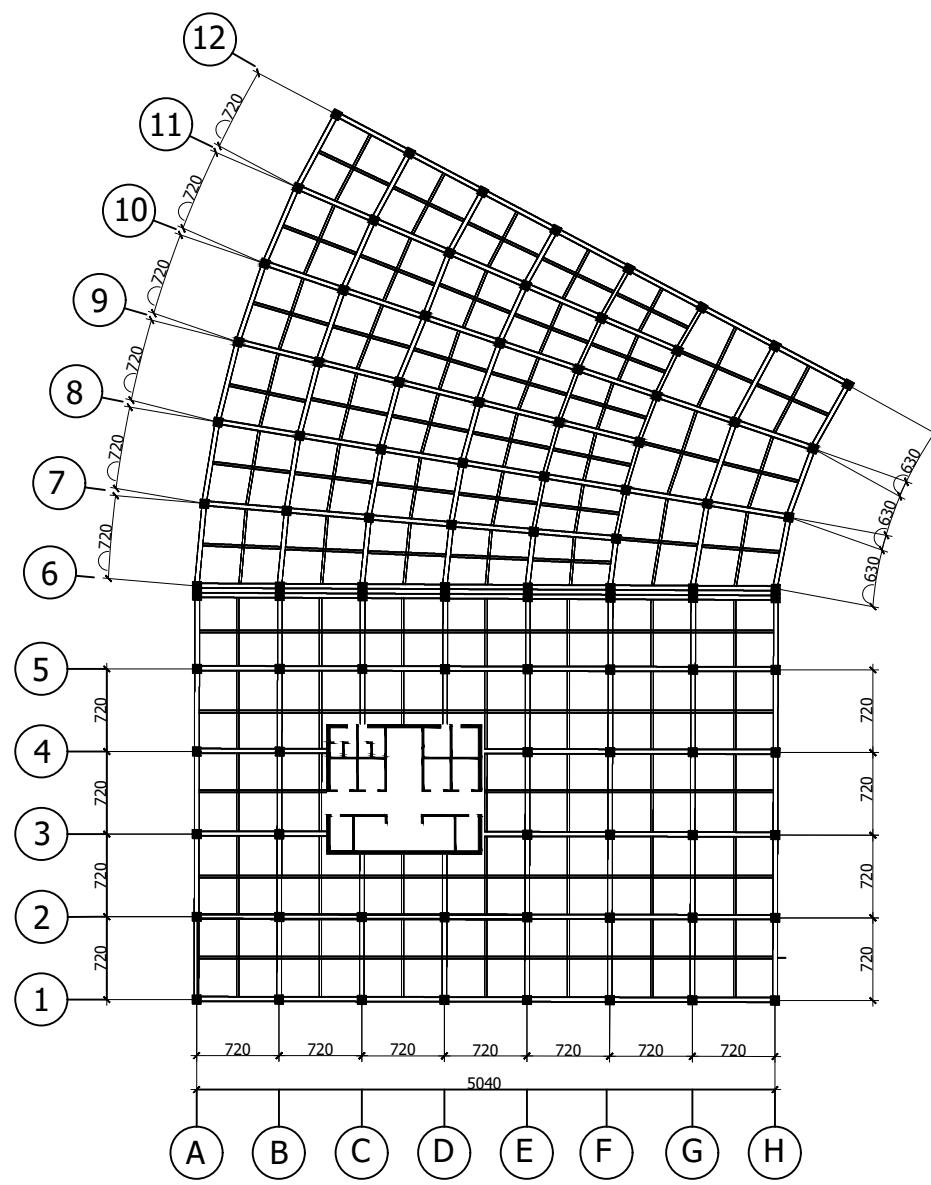


RENCANA BALOK LT 4

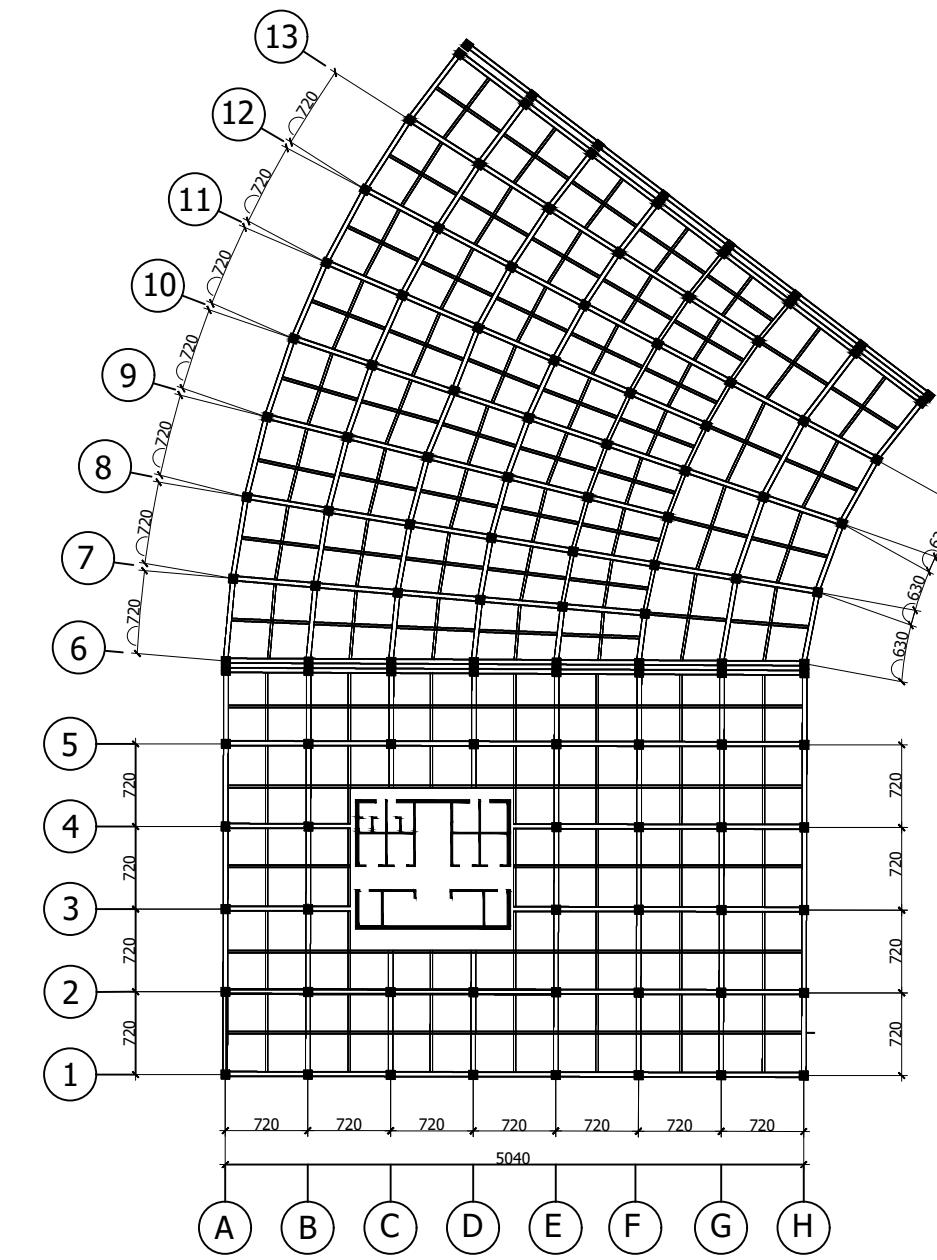


RENCANA BALOK LT 3

MATA KULIAH	DOSEN PEMBIMBING	MAHASISWA	JUDUL	NAMA GAMBAR	SKALA	NO. HALAMAN	JUMLAH HALAMAN	KETERANGAN
DEPARTEMEN ARSITEKTUR UNIVERSITAS HASANUDDIN	TUGAS AKHIR PERANCANGAN ARSITEKTUR	Abdul Mufti Radja, ST., MT., Ph.D Ir. Ria Wikantari R, M.Arch, Ph.D	RESWIN ALFITRA D511 14 023	STUDIO ANIMASI MAKASSAR	RENCANA BALOK LT5 & LT 6	1: 700		

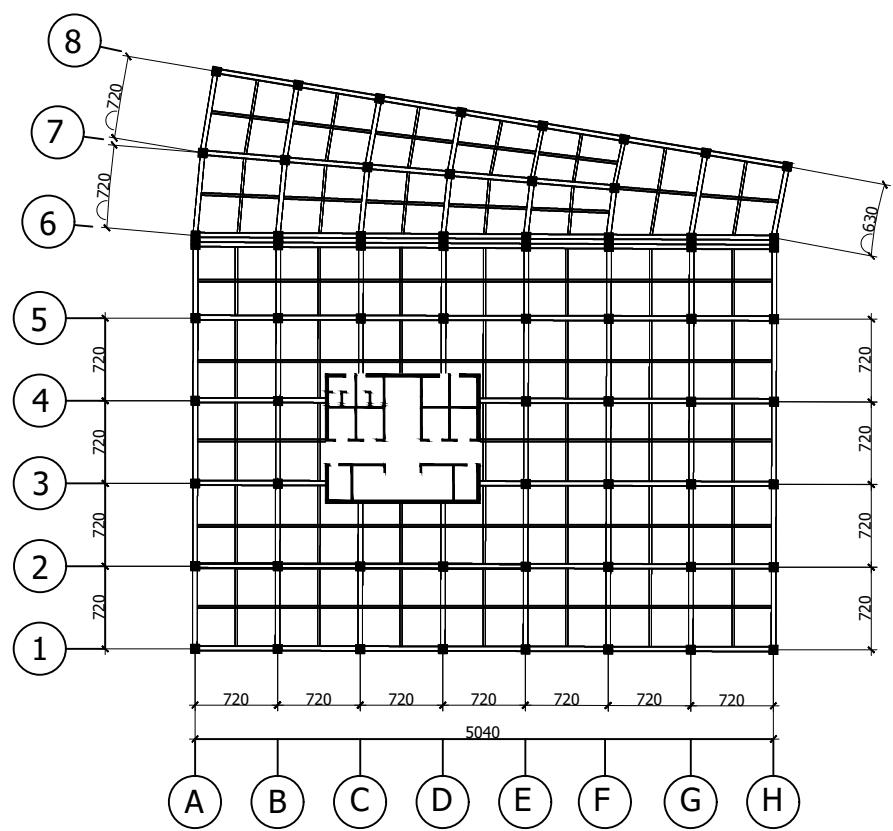


RENCANA BALOK LT 6

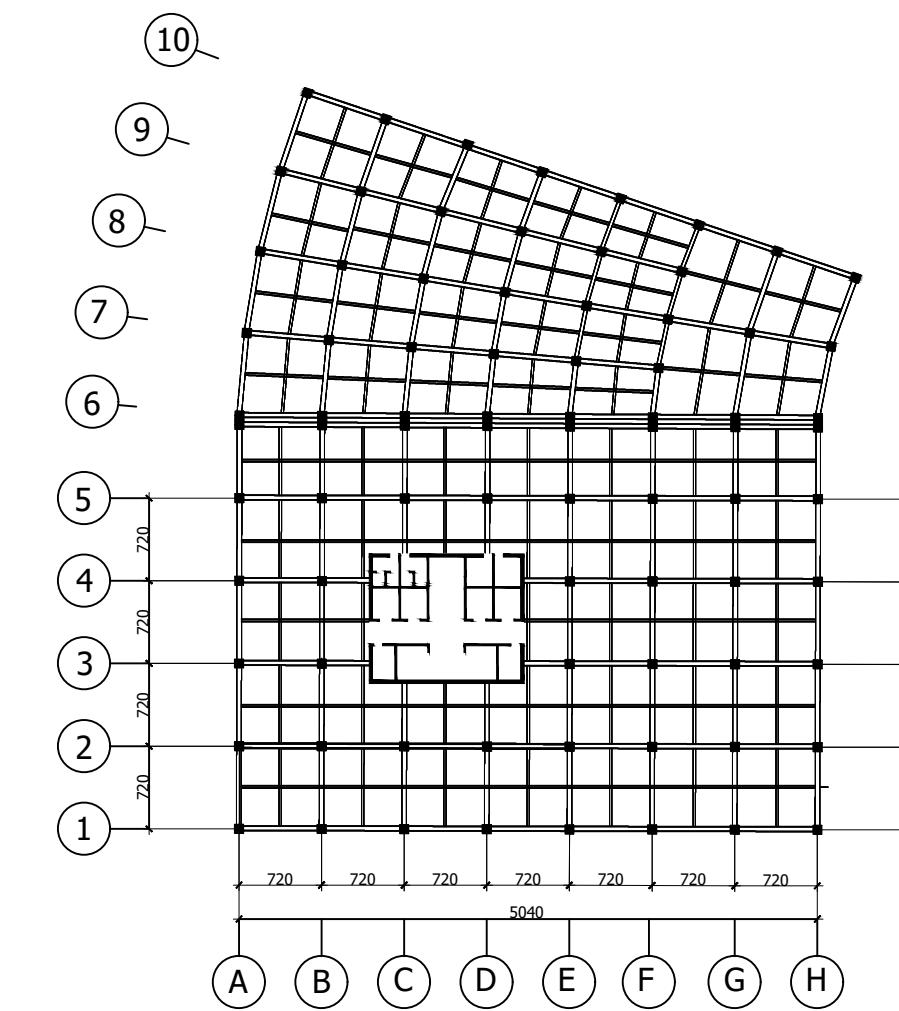


RENCANA BALOK LT 5

MATA KULIAH	DOSEN PEMBIMBING	MAHASISWA	JUDUL	NAMA GAMBAR	SKALA	NO. HALAMAN	JUMLAH HALAMAN	KETERANGAN
DEPARTEMEN ARSITEKTUR UNIVERSITAS HASANUDDIN	TUGAS AKHIR PERANCANGAN ARSITEKTUR	Abdul Mutti Radja, ST., MT., Ph.D Ir. Ria Wikantari R, M.Arch, Ph.D	RESWIN ALFITRA D511 14 023	STUDIO ANIMASI MAKASSAR	RENCANA BALOK LT5 & LT 6	1: 700		

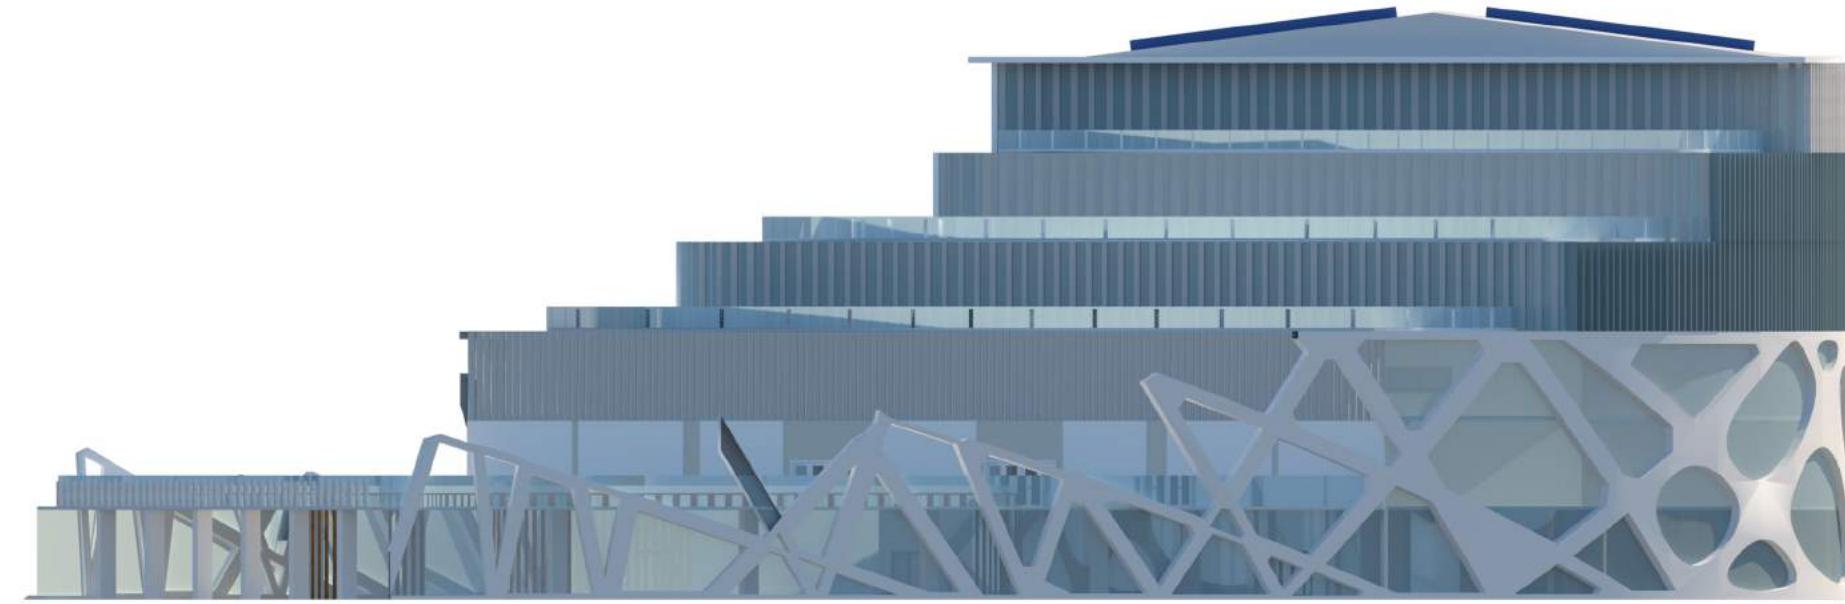

TAMPAK DEPAN

SKALA 1 : 300

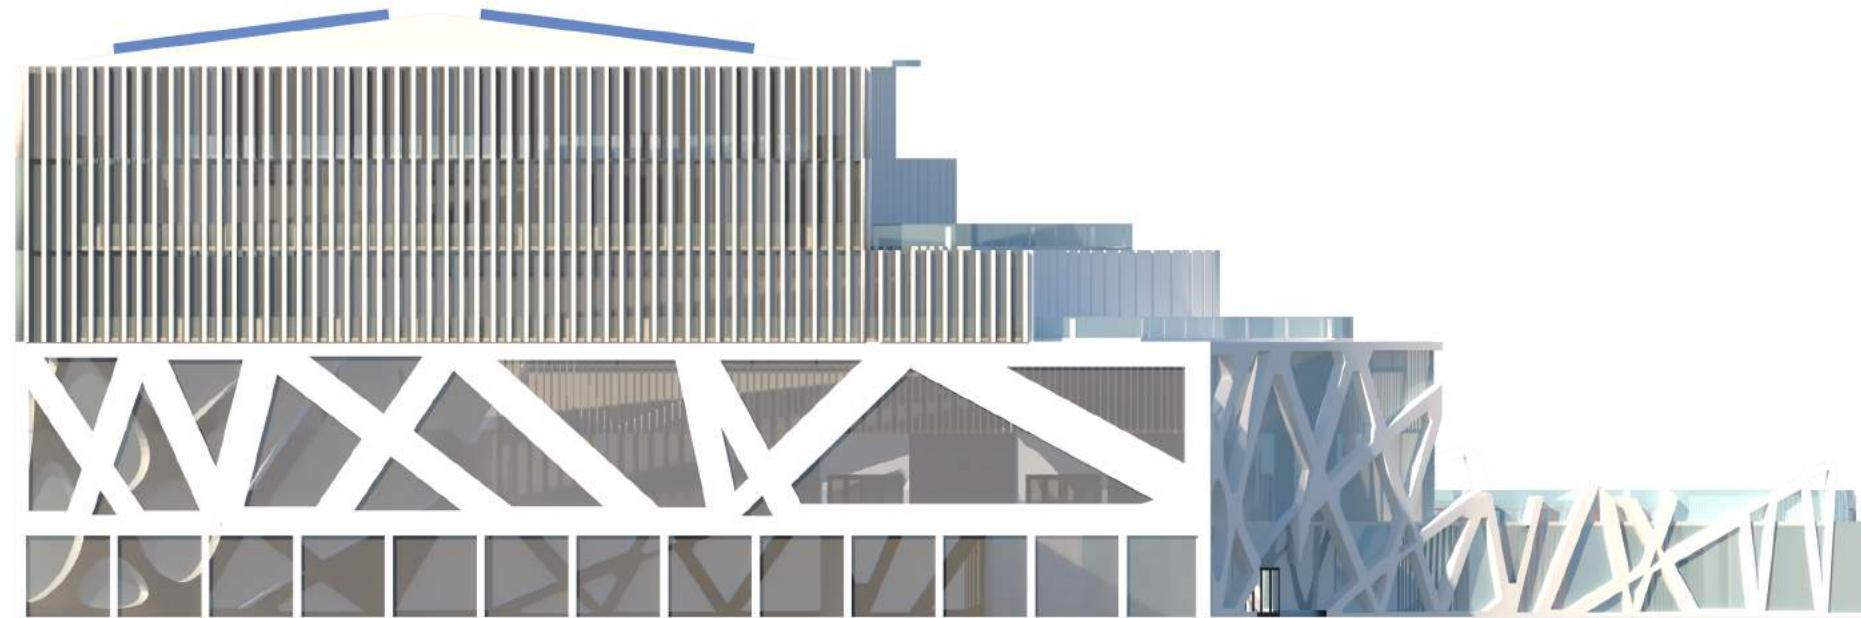

TAMPAK BELAKANG

SKALA 1 : 300



DEPARTEMEN ARSITEKTUR  
FAKULTAS TEKNIK  
UNIVERSITAS HASANUDDIN  
2020

DOSEN PEMBIMBING

Ir. Abdul Mufti Radja, ST., MT., Ph.D  
Ir. Ria Wikantari R., M.Arch., Ph.D

MAHASISWA/STB

RESWIN ALFITRA  
D51114023

JUDUL


STUDIO ANIMASI DI  
MAKASSAR DENGAN  
PENDEKATAN METAFORA

GAMBAR


SKALA

NO.GAMBAR

KET.

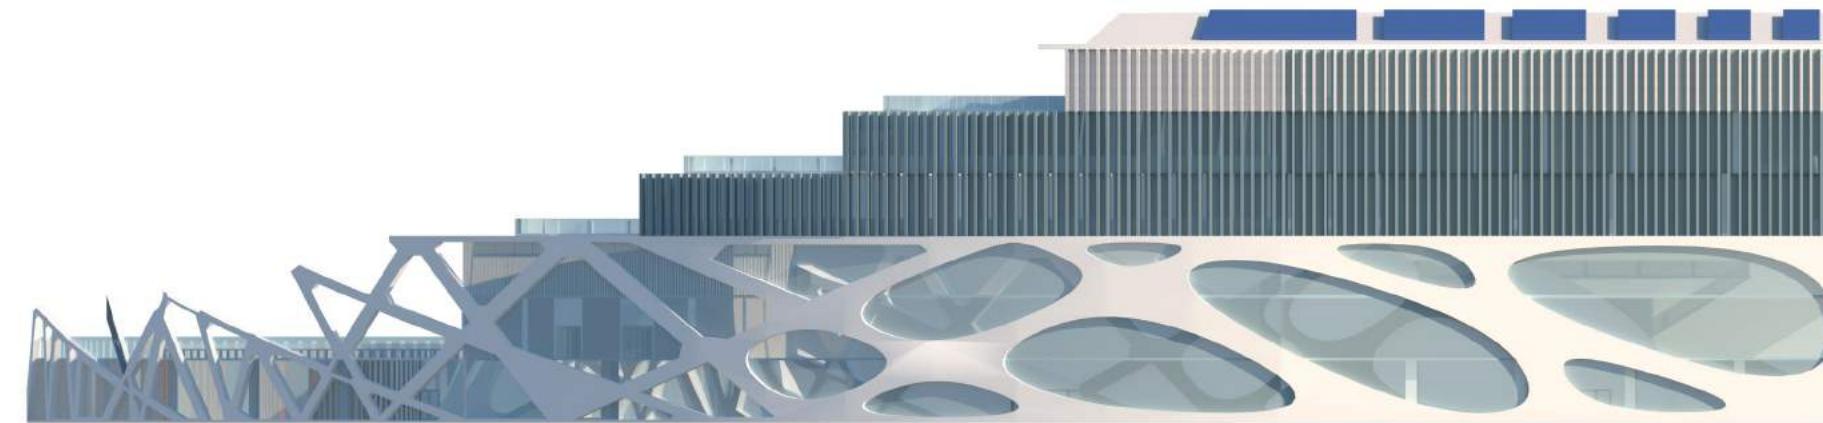

 **TAMPAK SAMPING KIRI**  
SKALA 1 : 300

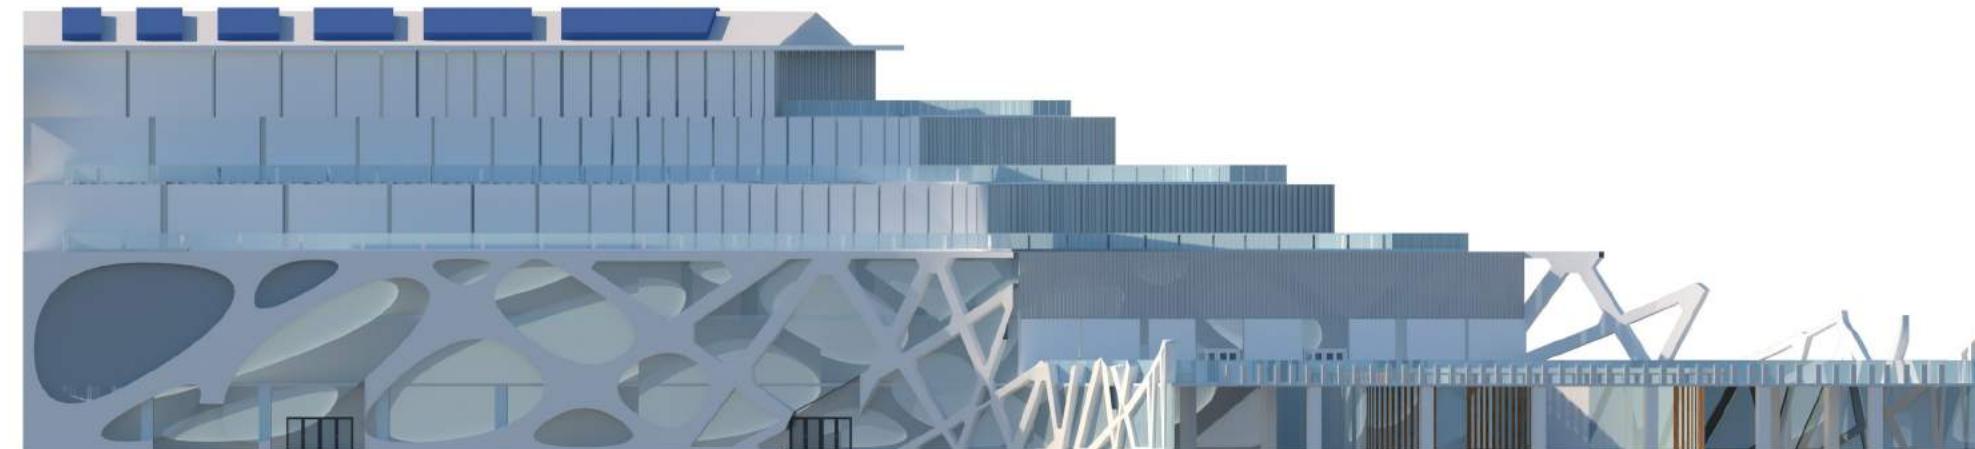

 **TAMPAK SAMPING KANAN**  
SKALA 1 : 300



DEPARTEMEN ARSITEKTUR  
FAKULTAS TEKNIK  
UNIVERSITAS HASANUDDIN  
2020

DOSEN PEMBIMBING

Ir. Abdul Mufti Radja, ST., MT., Ph.D  
Ir. Ria Wikantari R., M.Arch., Ph.D

MAHASISWA/STB

RESWIN ALFITRA  
D51114023

JUDUL



STUDIO ANIMASI DI  
MAKASSAR DENGAN  
PENDEKATAN METAFORA

GAMBAR

SKALA

NO.GAMBAR

KET.

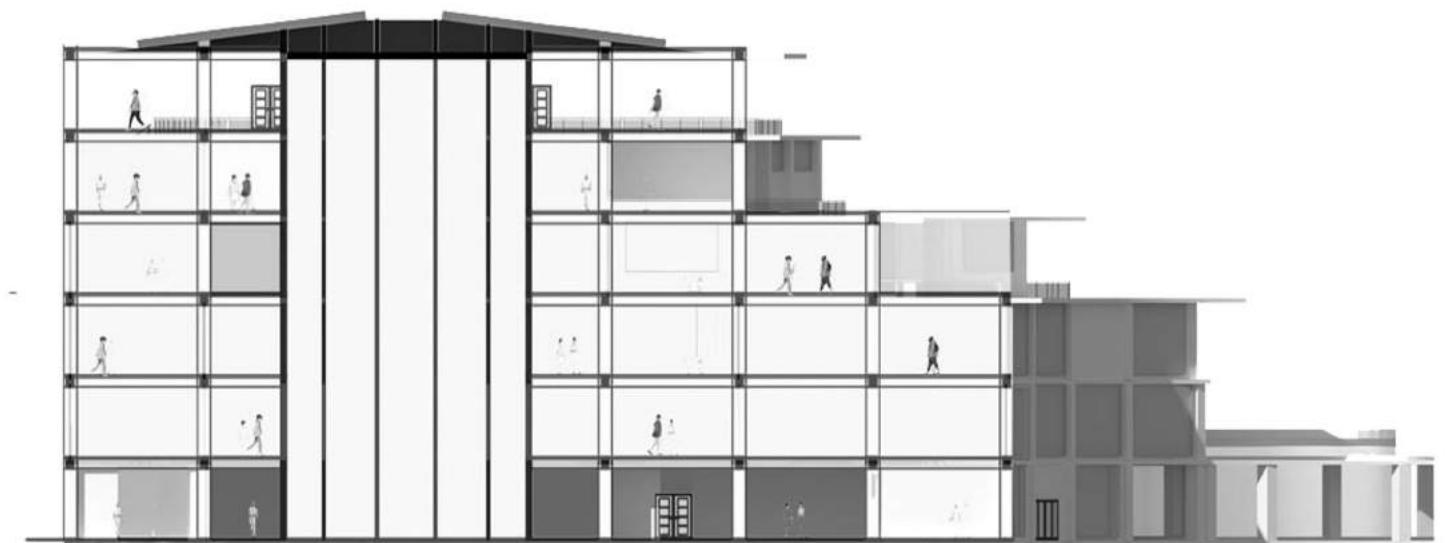
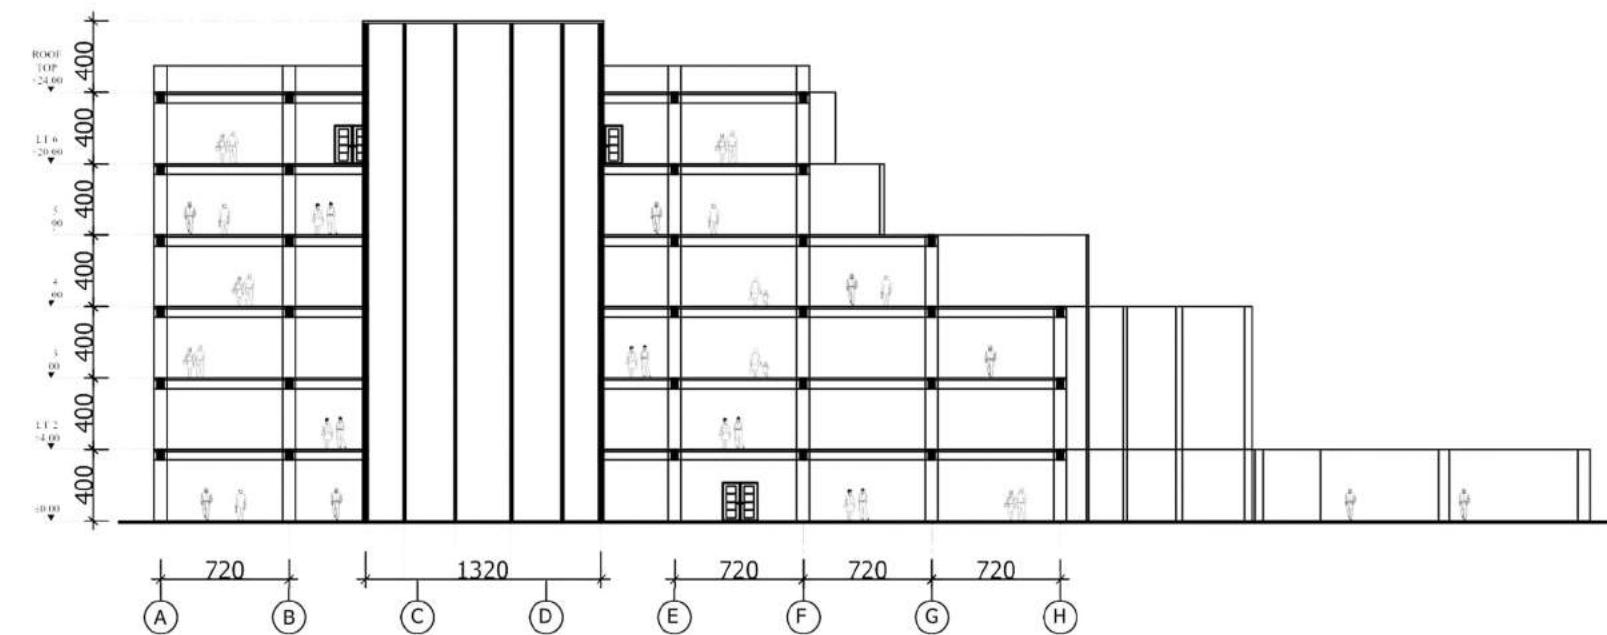


Potongan A-A

Skala 1 : 300

DOSEN PEMBIMBING	MAHASISWA/STB	JUDUL	GAMBAR	SKALA	NO.GAMBAR	KET.
Ir. Abdul Mufti Radja, ST., MT., Ph.D Ir. Ria Wikantari R., M.Arch., Ph.D	RESWIN ALFITRA D51114023	STUDIO ANIMASI DI MAKASSAR DENGAN PENDEKATAN METAFORA				



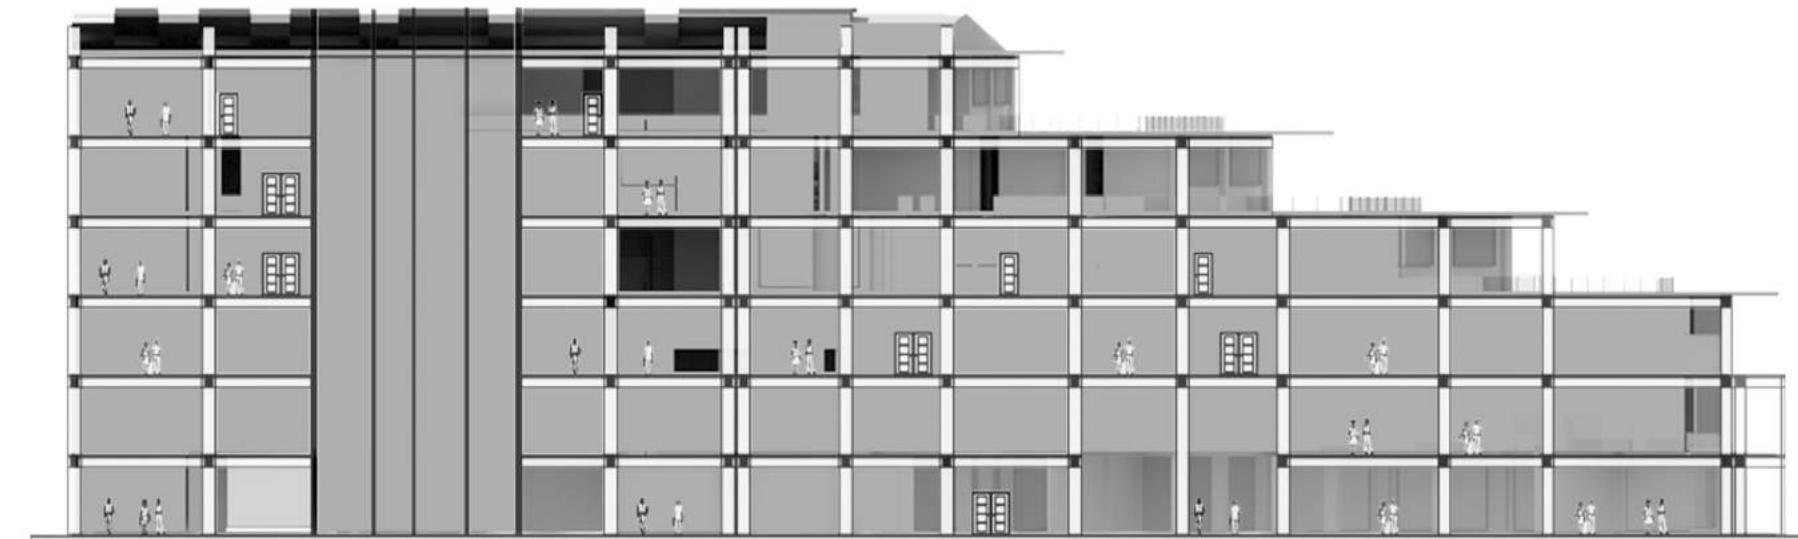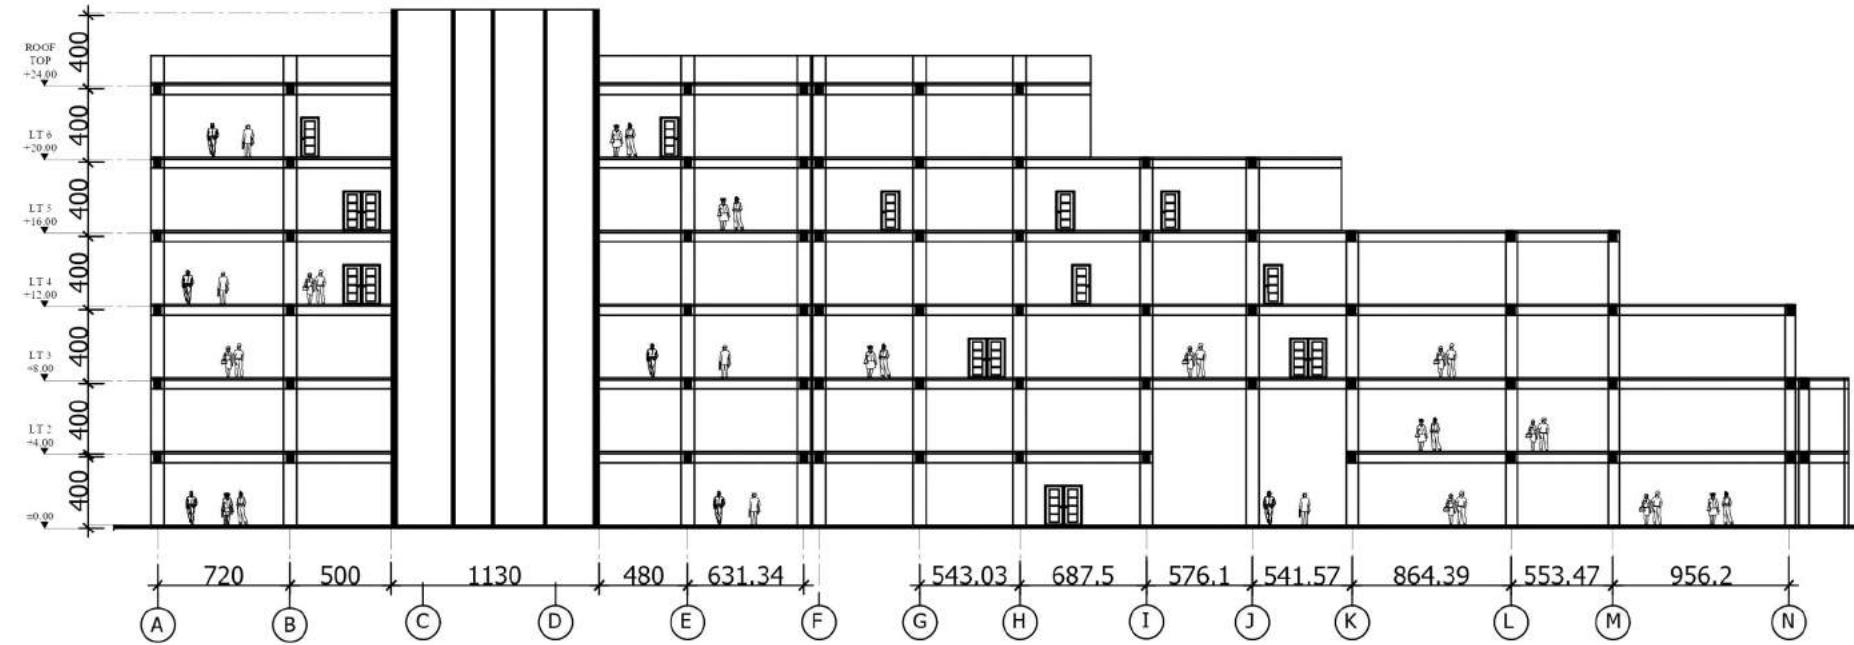

Potongan B-B

Skala 1 : 300



DEPARTEMEN ARSITEKTUR  
FAKULTAS TEKNIK  
UNIVERSITAS HASANUDDIN  
2020

DOSEN PEMBIMBING

Ir. Abdul Mufti Radja, ST., MT., Ph.D  
Ir. Ria Wikantari R., M.Arch., Ph.D

MAHASISWA/STB

RESWIN ALFITRA  
D51114023

JUDUL

STUDIO ANIMASI DI  
MAKASSAR DENGAN  
PENDEKATAN METAFORA


GAMBAR

SKALA

NO.GAMBAR

KET.

# ISOMETRI AIR

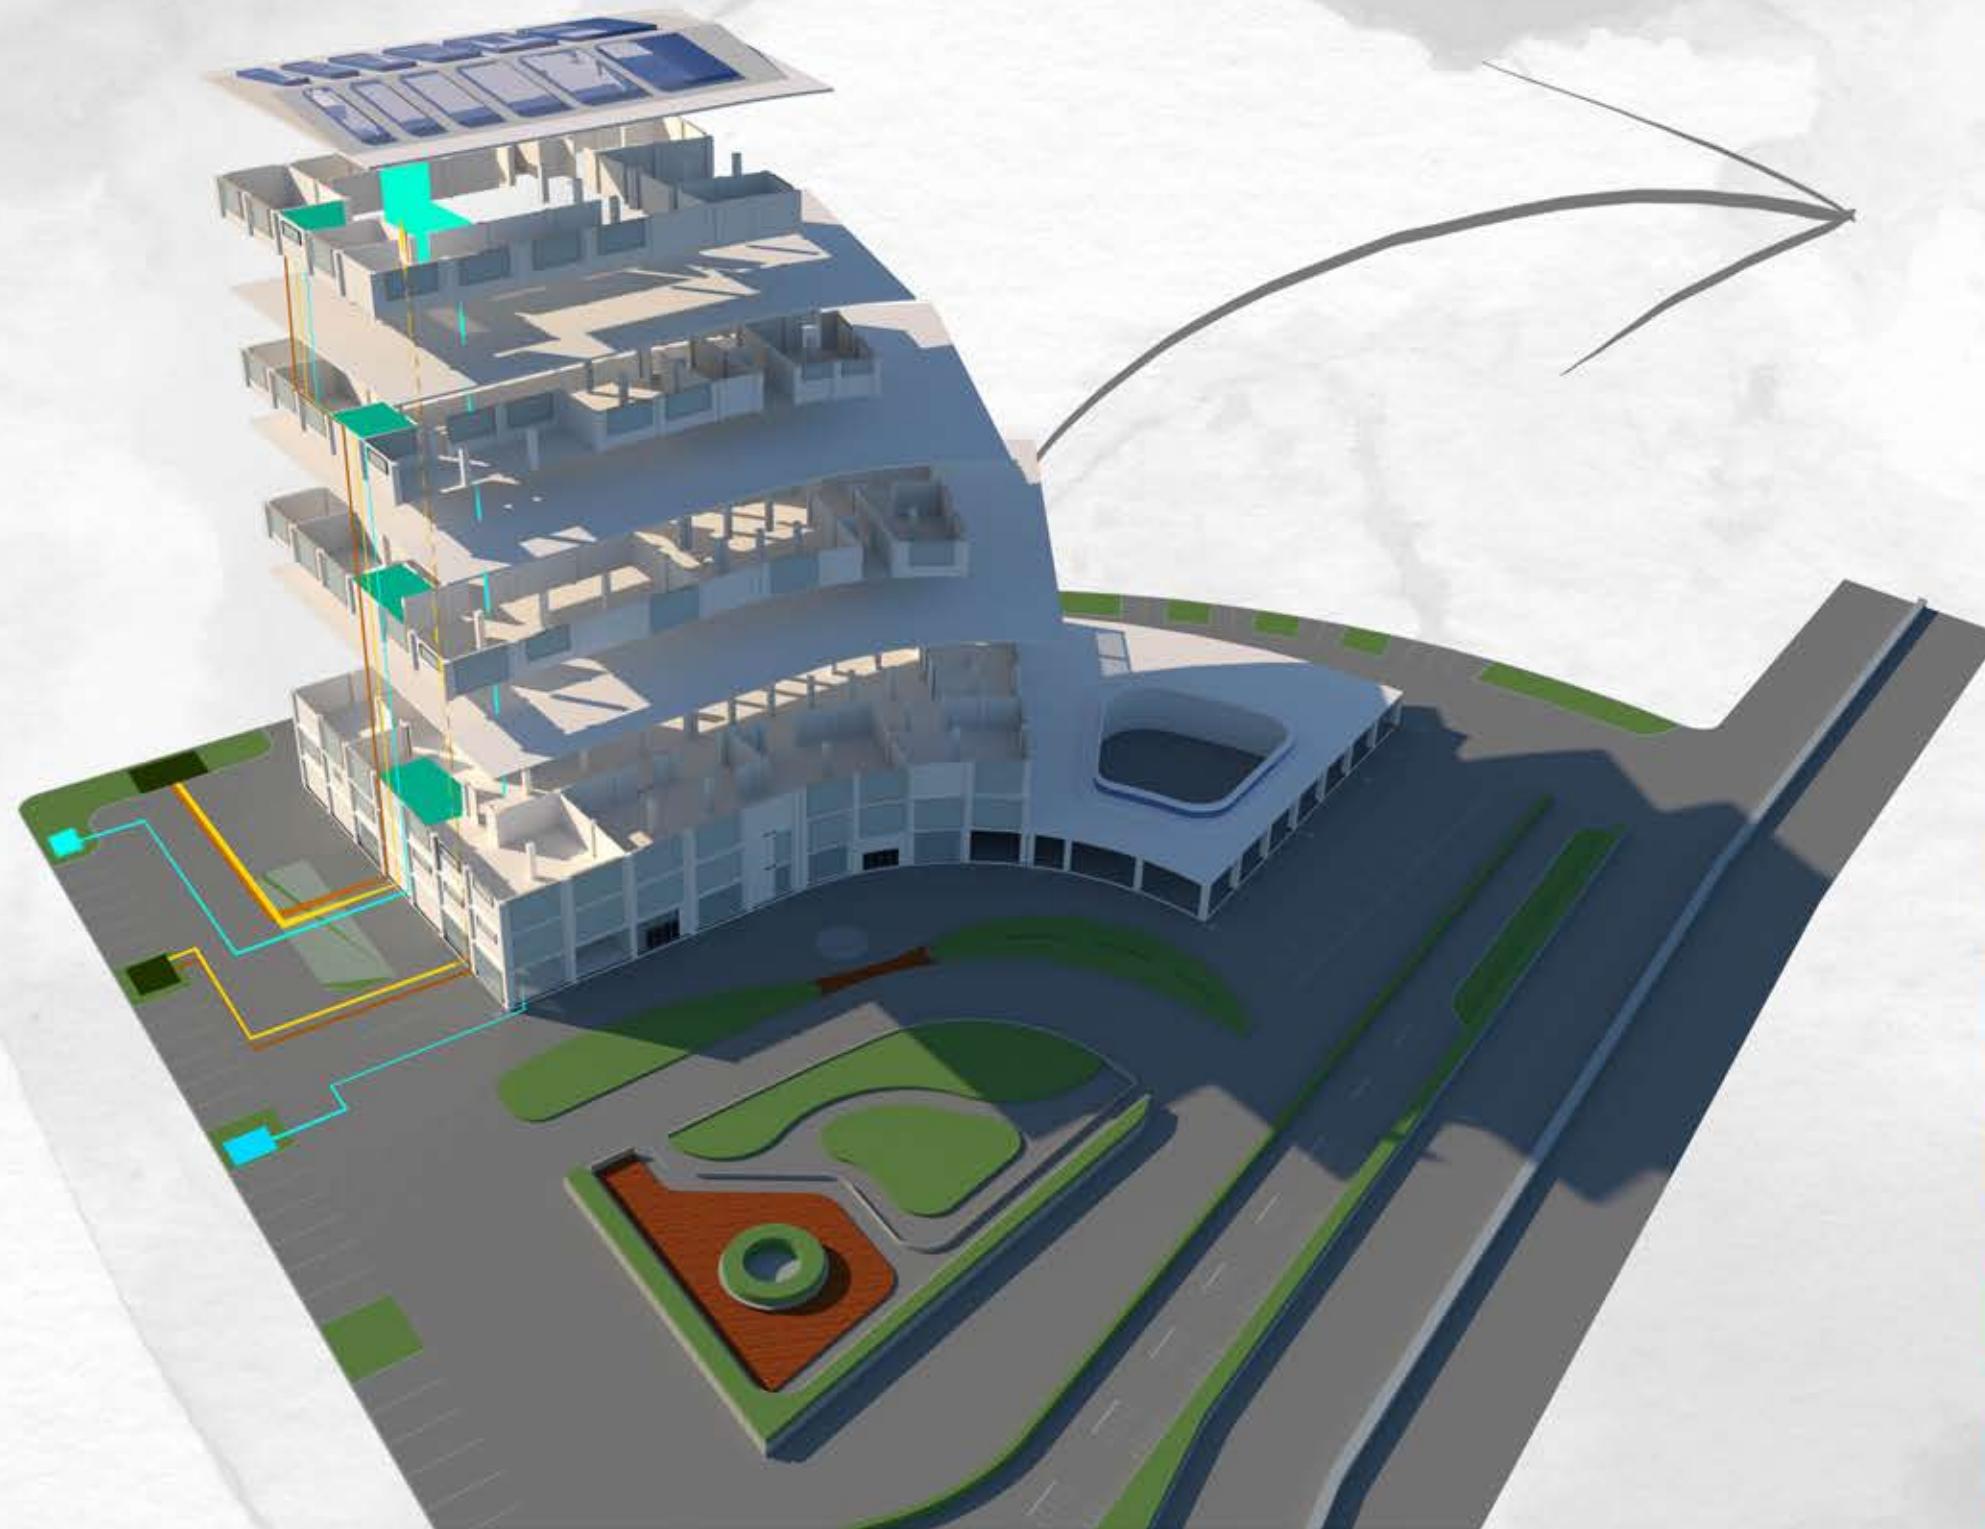


ALIRAN AIR TERDIRI DARI 3 YAITU DISPOSAL PADAT, DISPOSAL CAIR DAN AIR BERSIH. ALIRAN AIR BERSIH DIPOMPA MELALUI POMPA AIR KEMUDIAN DISALURKAN UNTUK PENYIMPANAN DAN DISALURKAN KE TIAP LANTAI BANGUNAN, DIMANA TIAP LANTAI BANGUNAN MENGGUNAKAN AIR BERSIH DI TIGA TITIK YAITU, BIDET, WESTAFEL, WC, DAN WESTAFEL UMUM.

UNTUK PEMBUANGAN DISPOSAL, DISPOSAL PADAT DAN CAIR AKAN DI ALIRKAN SECARA VERTIKAL DARI LANTAI TERATAS KEMUDIAN PIPA KELUAR DARI BANGUNAN MENUJU SEPTIK TANK YANG DI TEMPATKAN DISISI TAPAK YANG TIDAK TERJANGKAU PENGUNJUNG.

- █ SEPTIC TANK
- █ DISPOSAL PADAT
- █ DISPOSAL CAIR
- █ AIR BERSIH
- █ POMPA AIR



# ISOMETRI KEBAKARAN

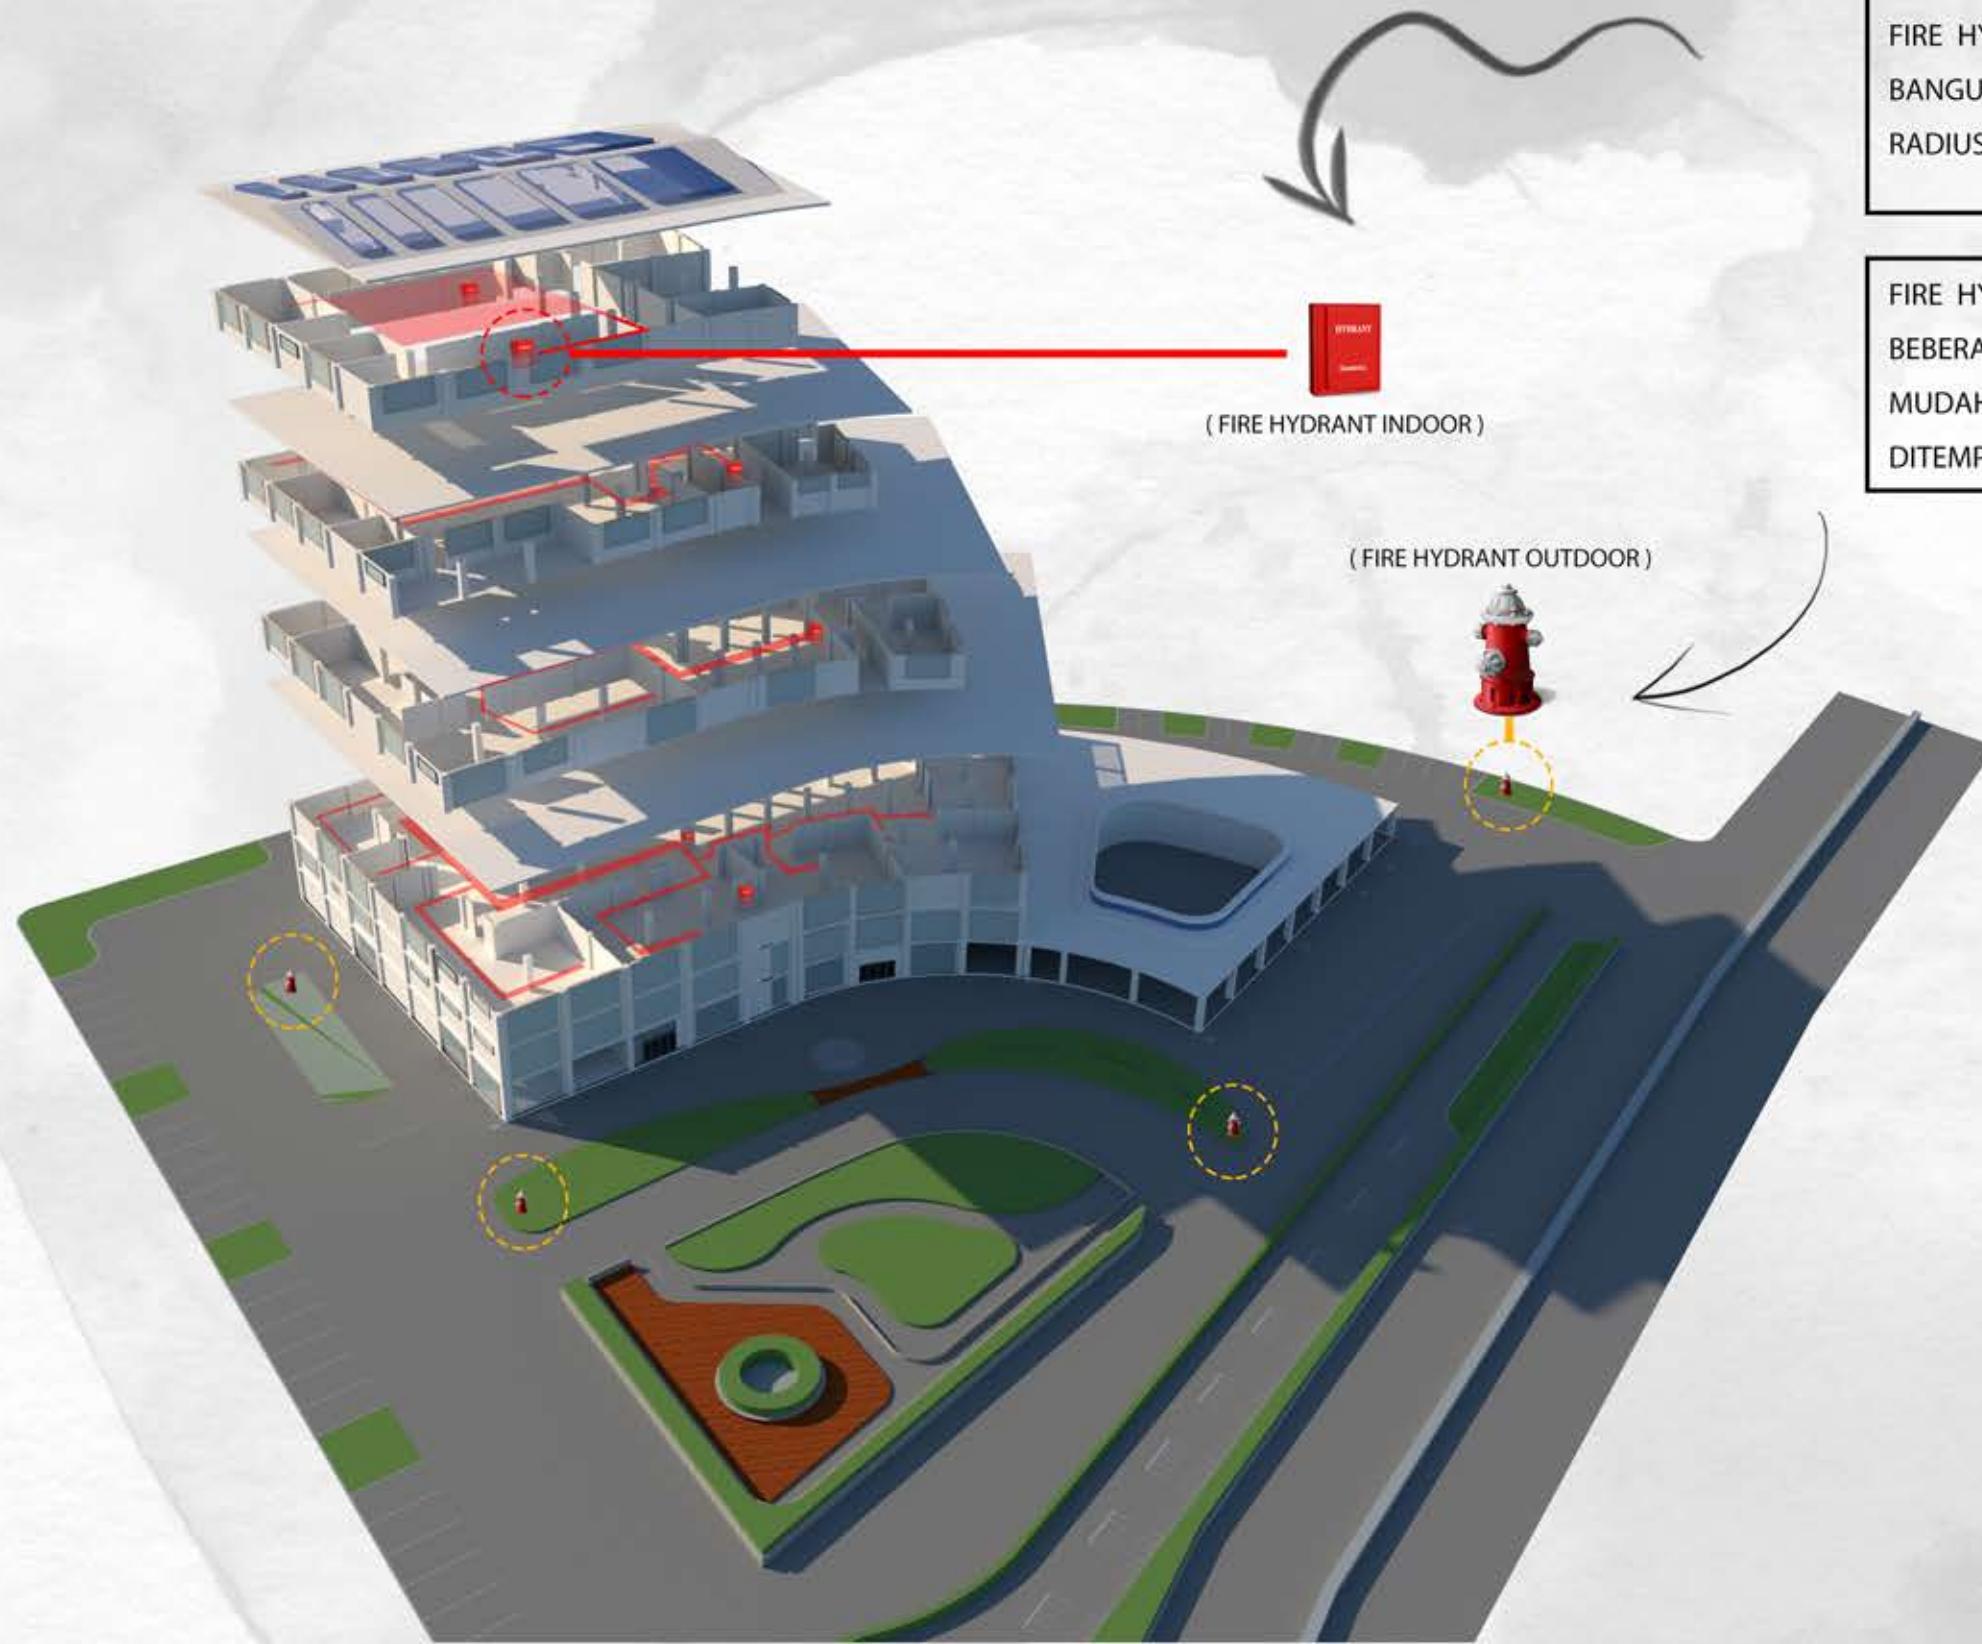


FIRE HYDRANT INDOOR DILETAKAN DALAM BANGUNAN DENGAN JARAK 35 M DENGAN RADIUS PENANGGULANGAN MINIMAL 30 M.

FIRE HYDRANT OUTDOOR DITEMPATKAN DI BEBERAPA TITIK DILUAR BANGUNAN YANG MUDAH DILIHAT DAN DI AKSES, DITEMPATKAN DI SEKITAR PARKIRAN.



## ISOMETRI SIRKULASI

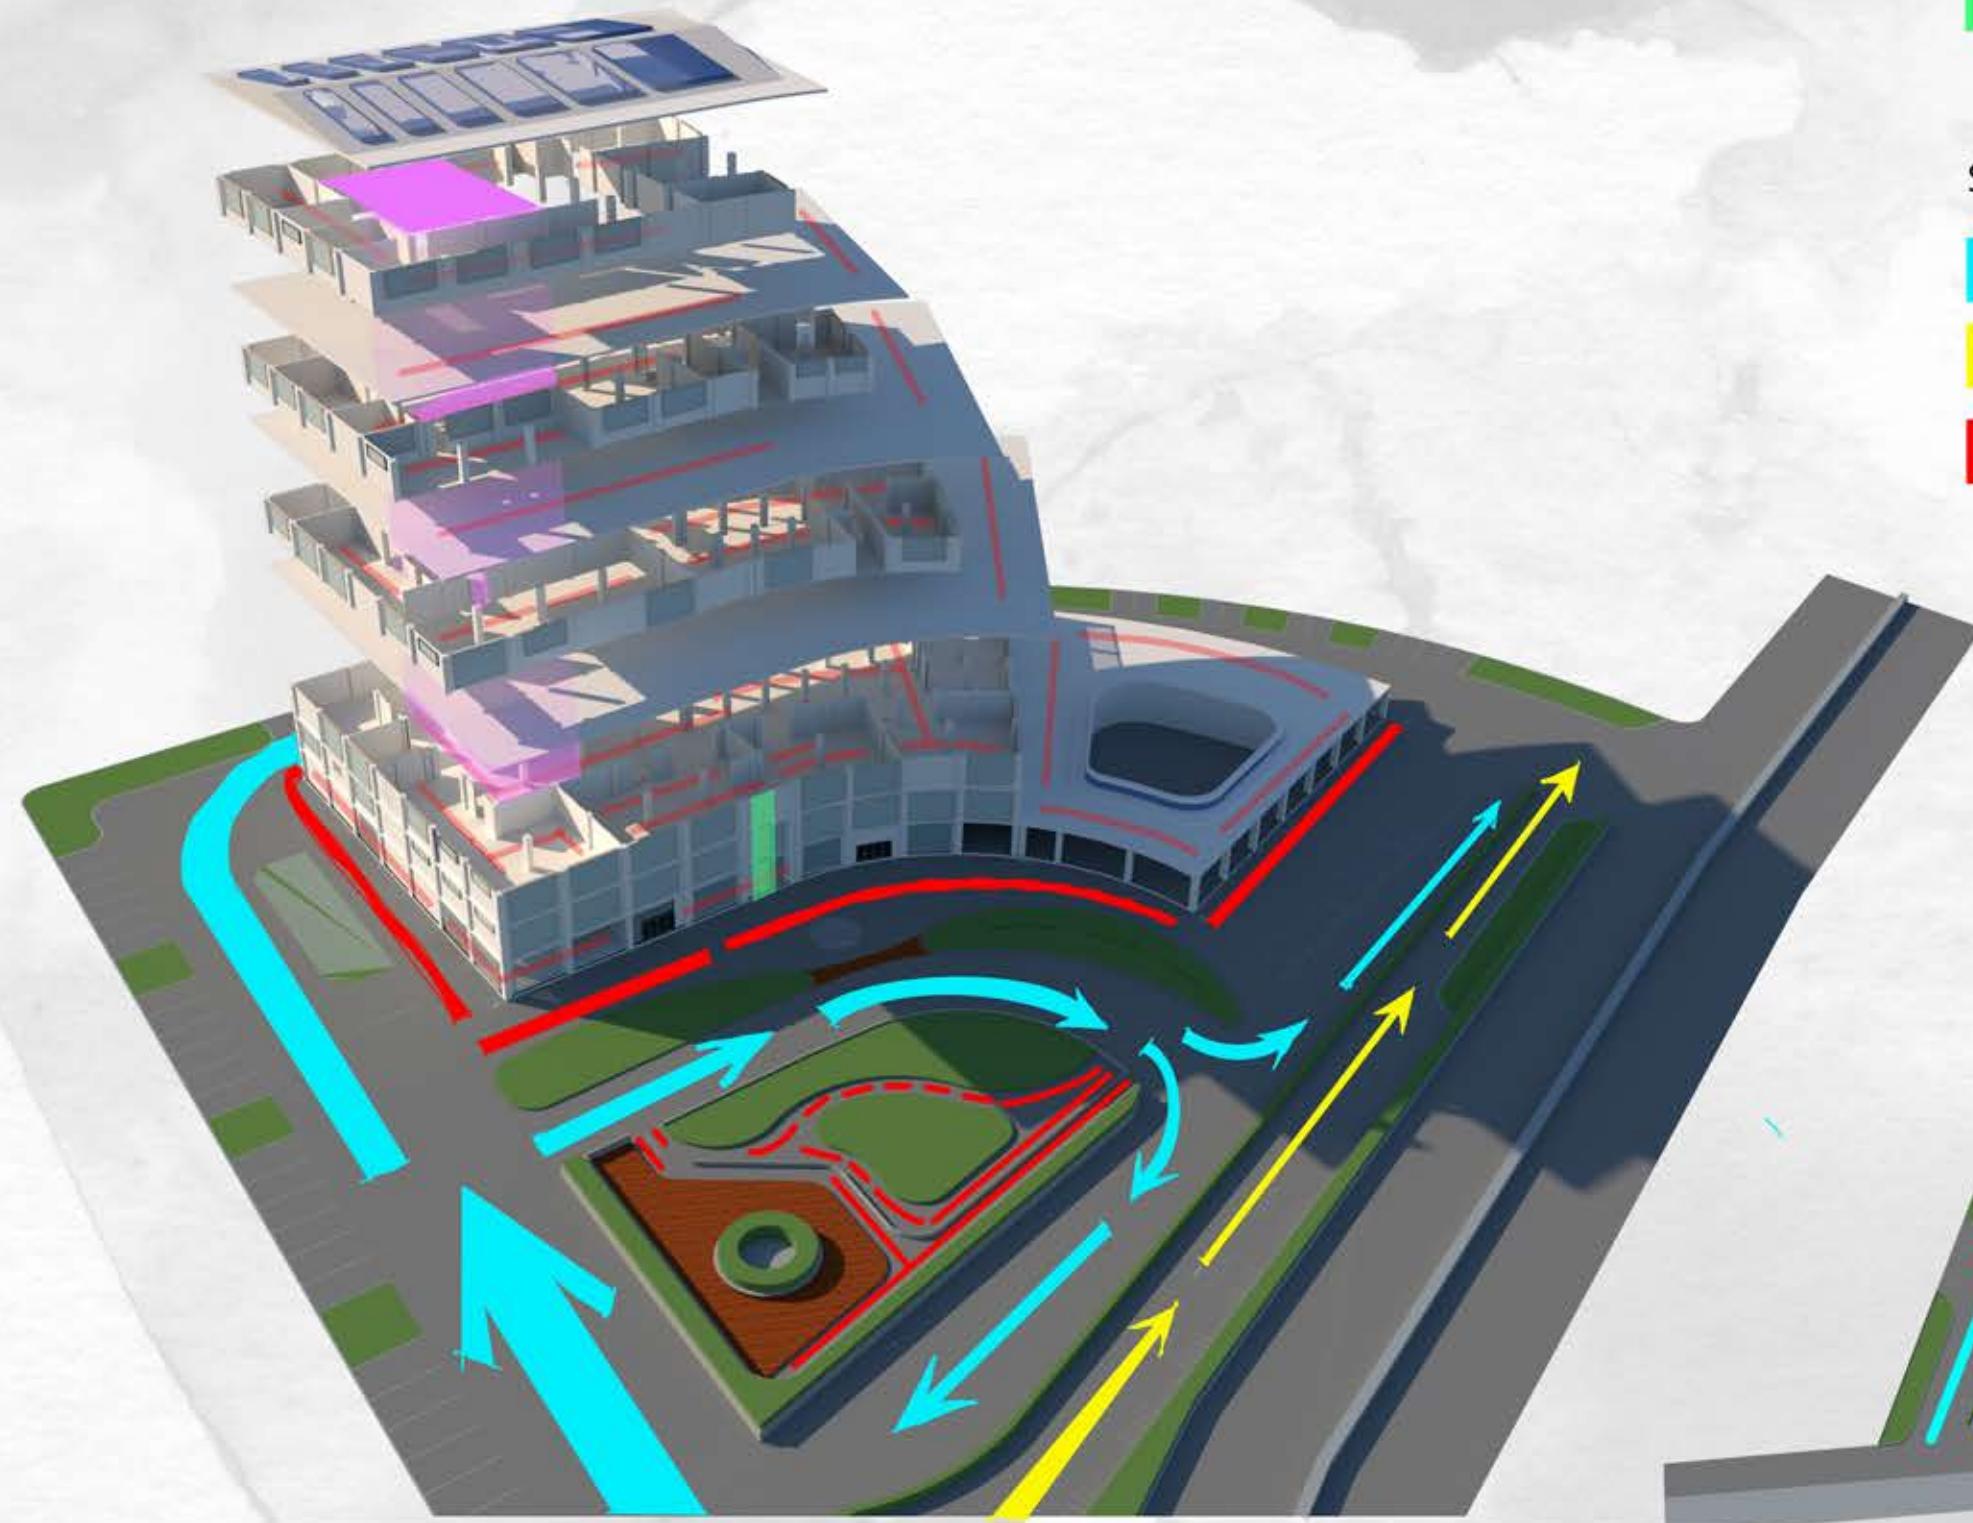

## SIRKULASI DALAM BANGUNAN

- SIRKULASI HORIZONTAL
- SIRKULASI VERTIKAL MENGGUNAKAN LIFT
- SIRKULASI VERTIKAL MENGGUNAKAN TANGGA

## SIRKULASI LUAR BANGUNAN

- SIRKULASI MOBIL
- SIRKULASI MOTOR
- SIRKULASI MANUSIA



DEPARTEMEN ARSITEKTUR  
FAKULTAS TEKNIK  
UNIVERSITAS HASANUDDIN  
2020

DOSEN PEMBIMBING

Ir. Abdul Mufti Radja, ST., MT., Ph.D  
Ir. Ria Wikantari R., M.Arch., Ph.D

MAHASISWA/STB

RESWIN ALFITRA  
D51114023

JUDUL

STUDIO ANIMASI DI  
MAKASSAR DENGAN  
PENDEKATAN METAFORA

GAMBAR


ISOMETRI  
SIRKULASI



SKALA

NO.GAMBAR

KET.

## TATA RUANG

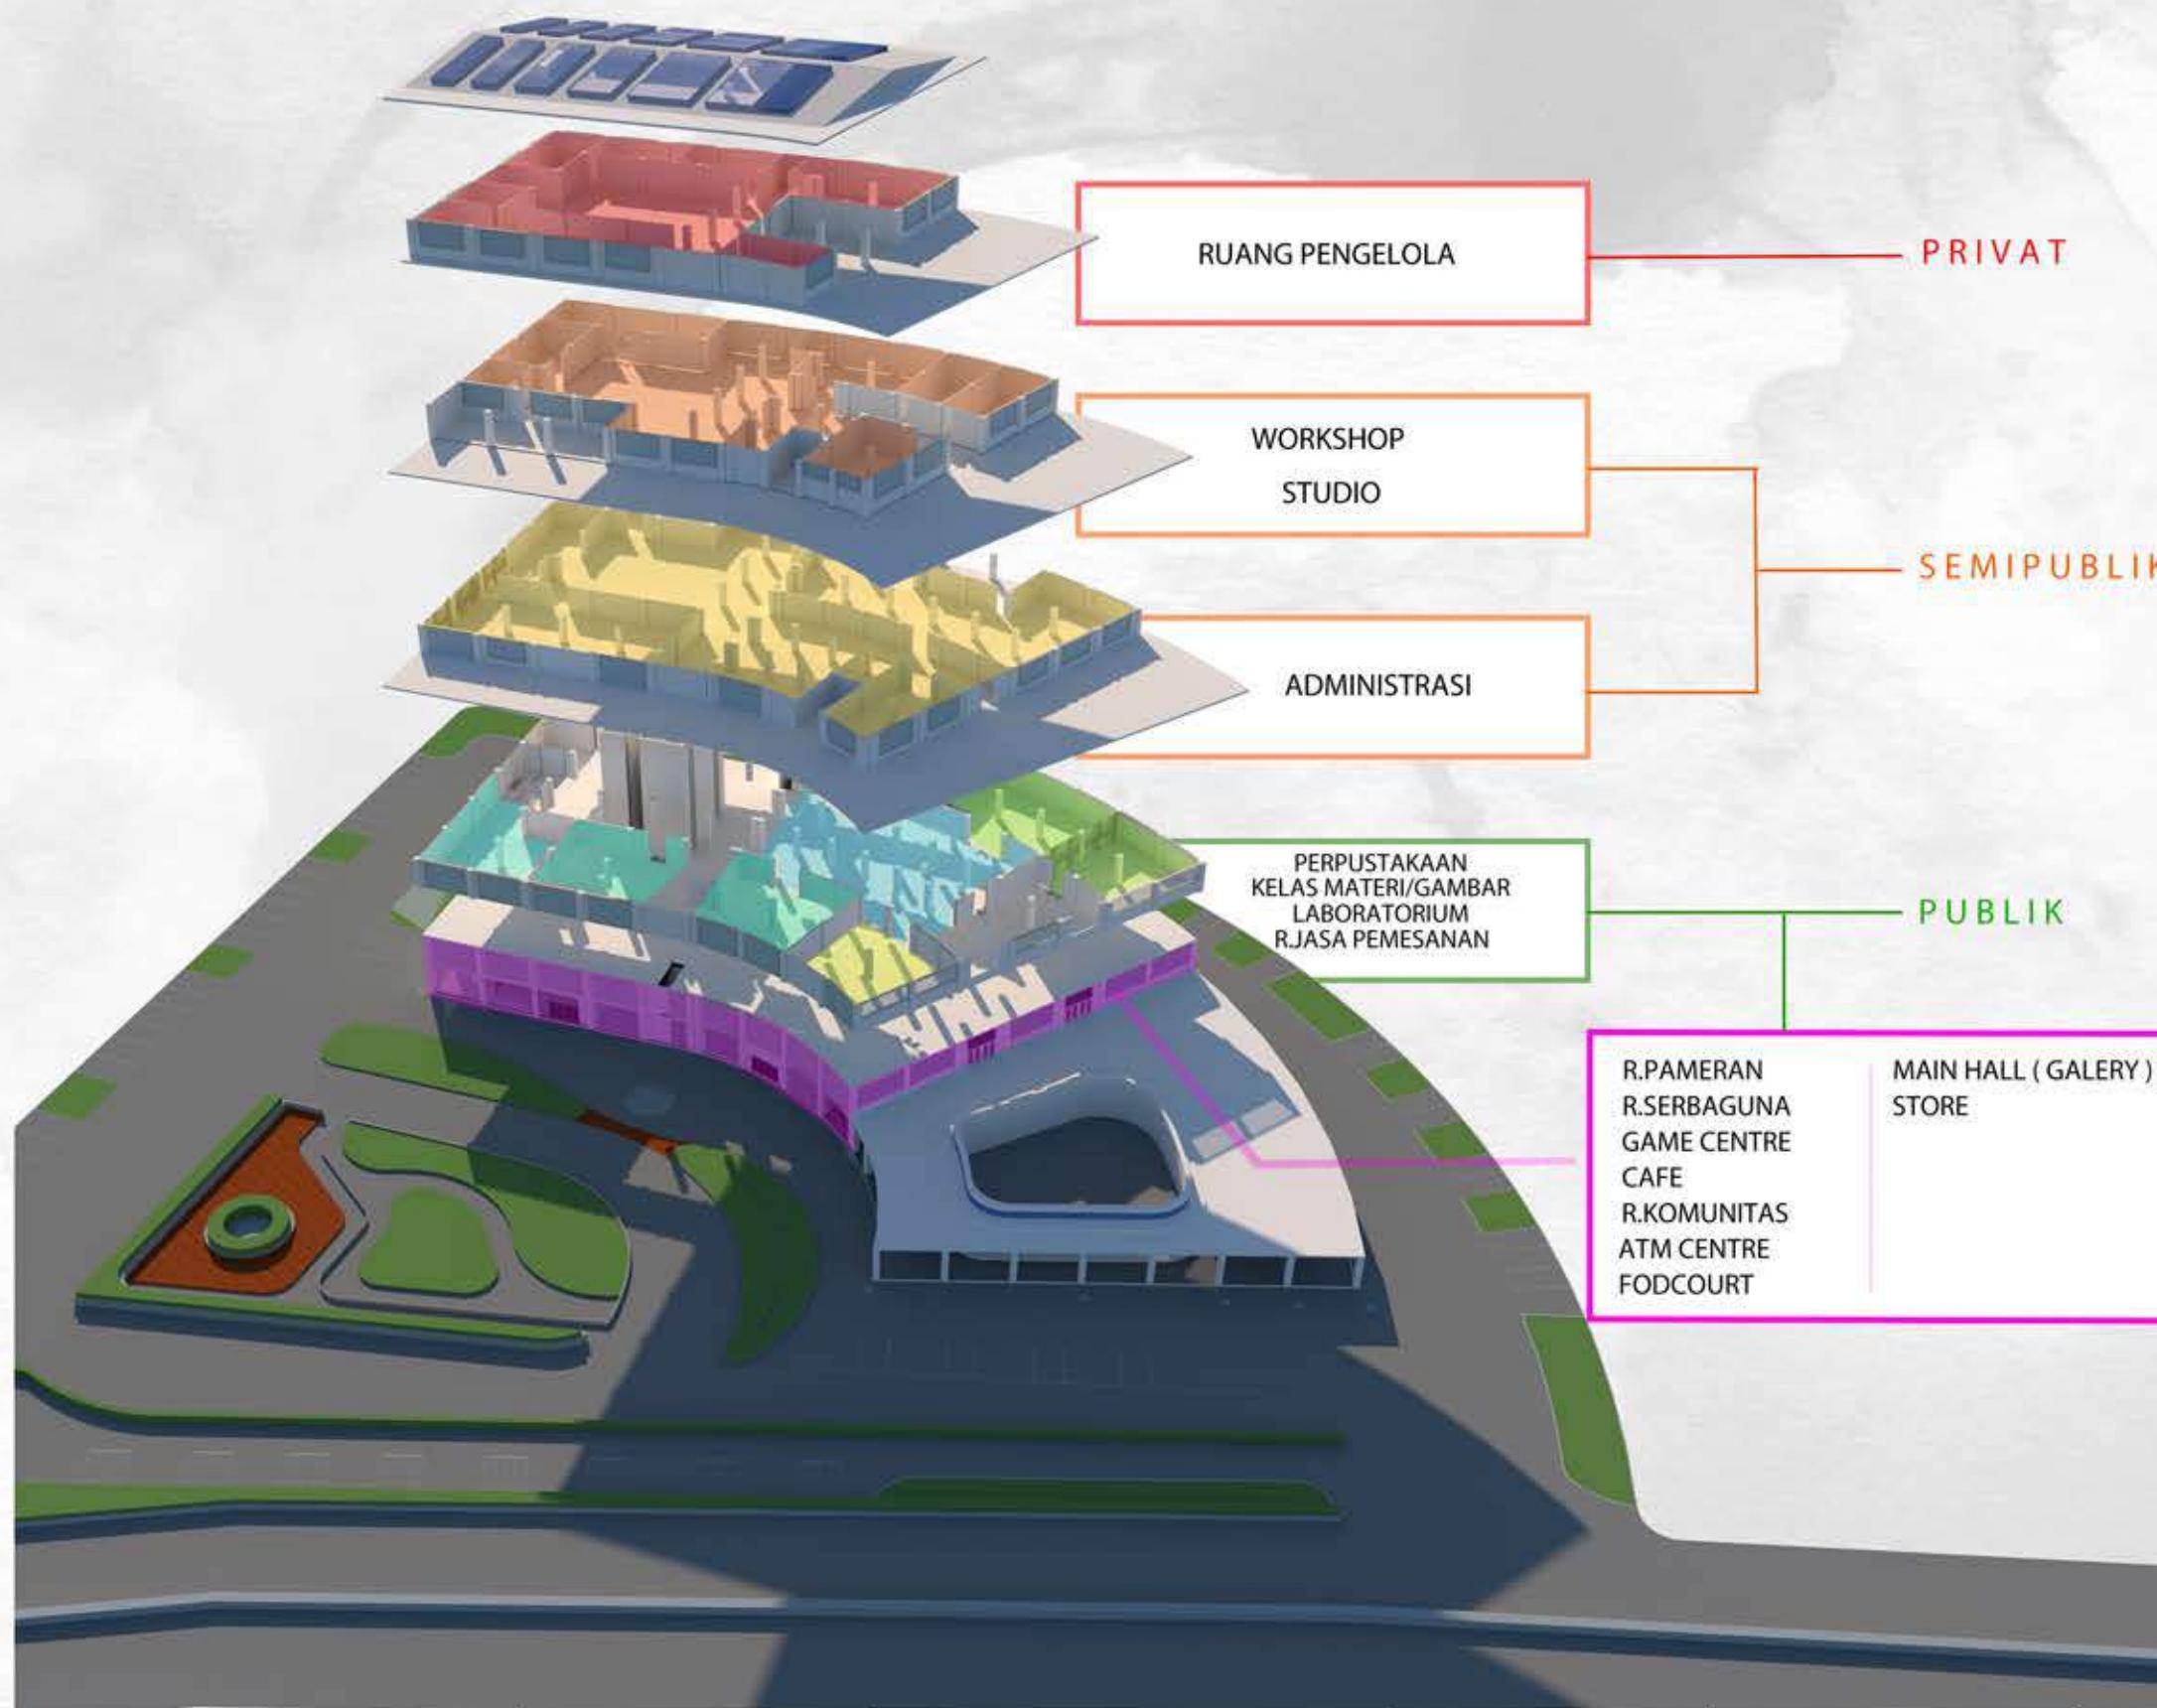

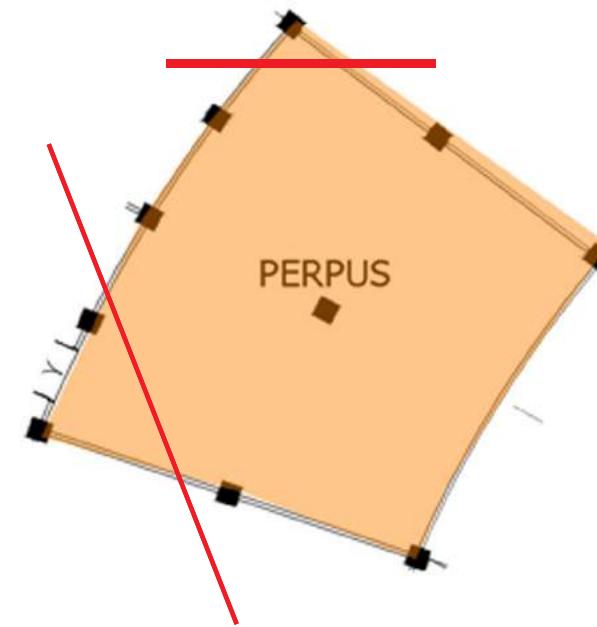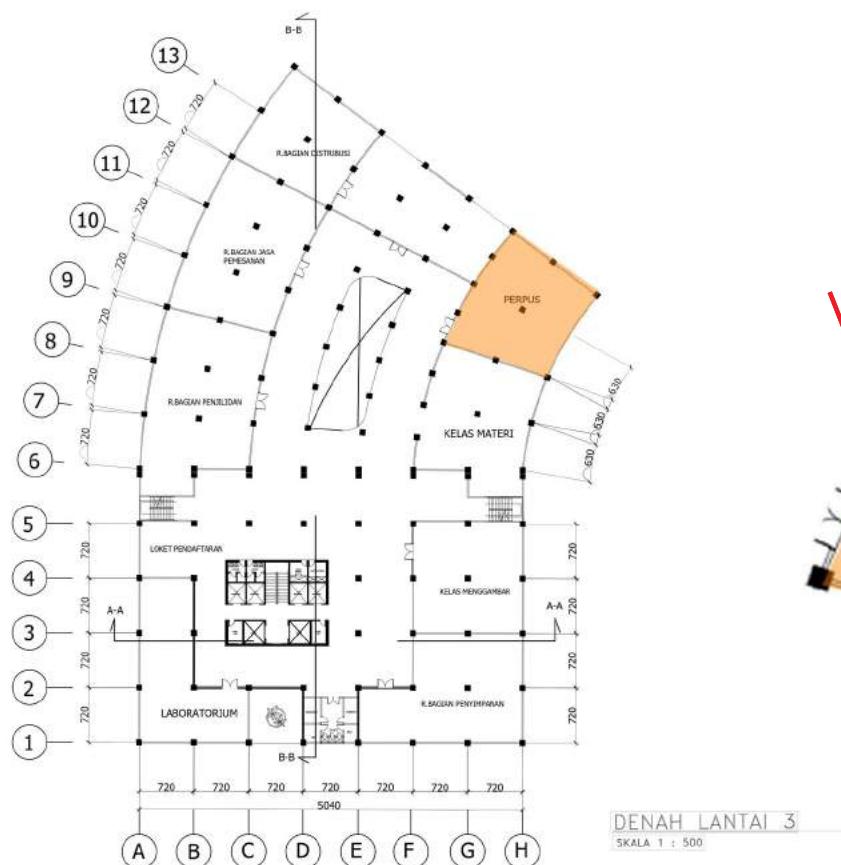

**INTERIOR RUANG PERPUSTAKAAN**



DEPARTEMEN ARSITEKTUR  
FAKULTAS TEKNIK  
UNIVERSITAS HASANUDDIN  
2020

DOSEN PEMBIMBING

Ir. Abdul Mufti Radja, ST., MT., Ph.D  
Ir. Ria Wikantari R., M.Arch., Ph.D

MAHASISWA/STB

RESWIN ALFITRA  
D51114023

JUDUL





STUDIO ANIMASI DI  
MAKASSAR DENGAN  
PENDEKATAN METAFORA

GAMBAR

SKALA

NO.GAMBAR

KET.

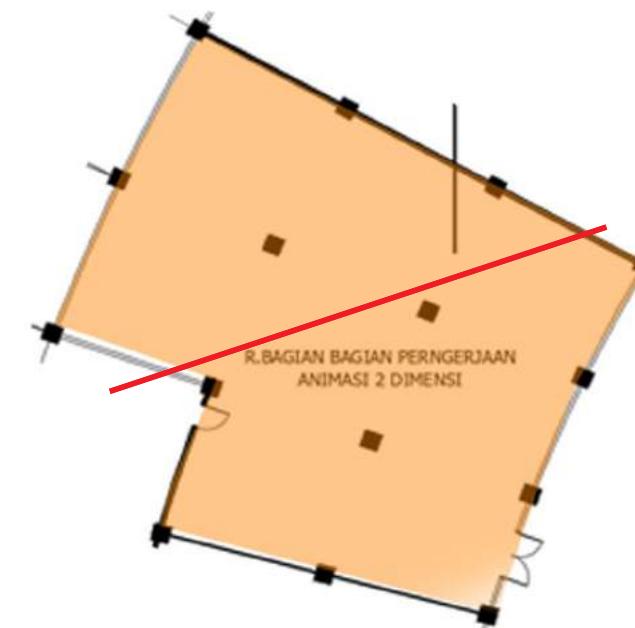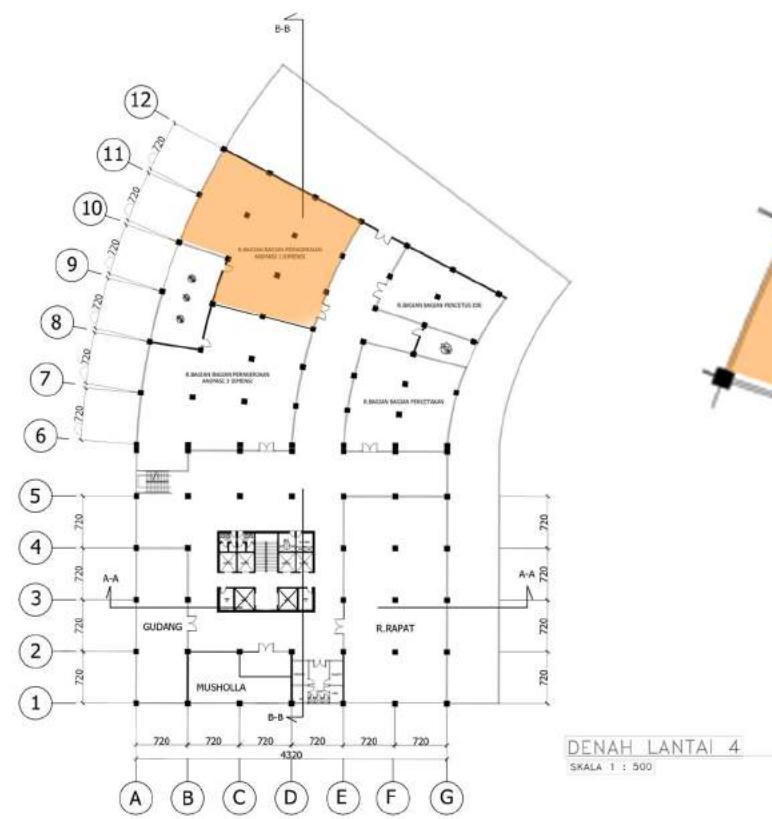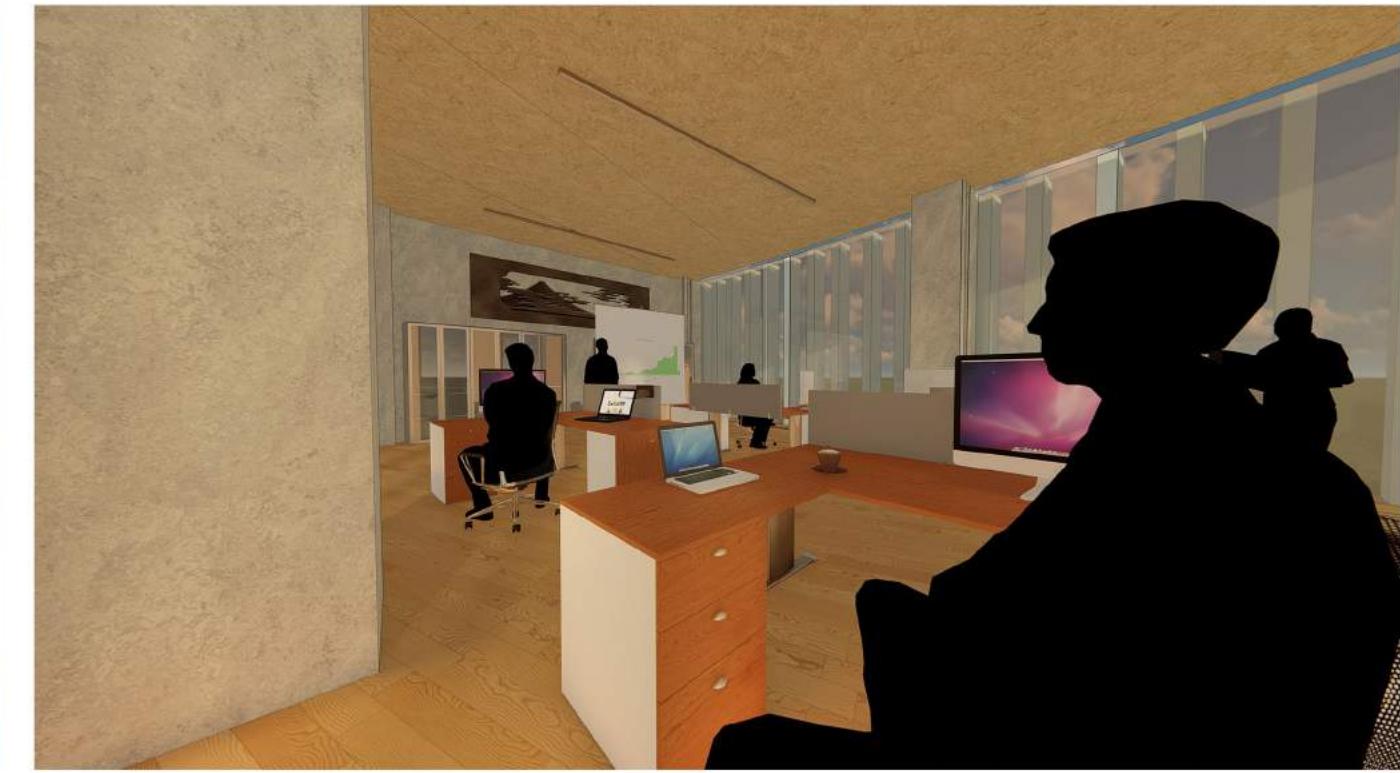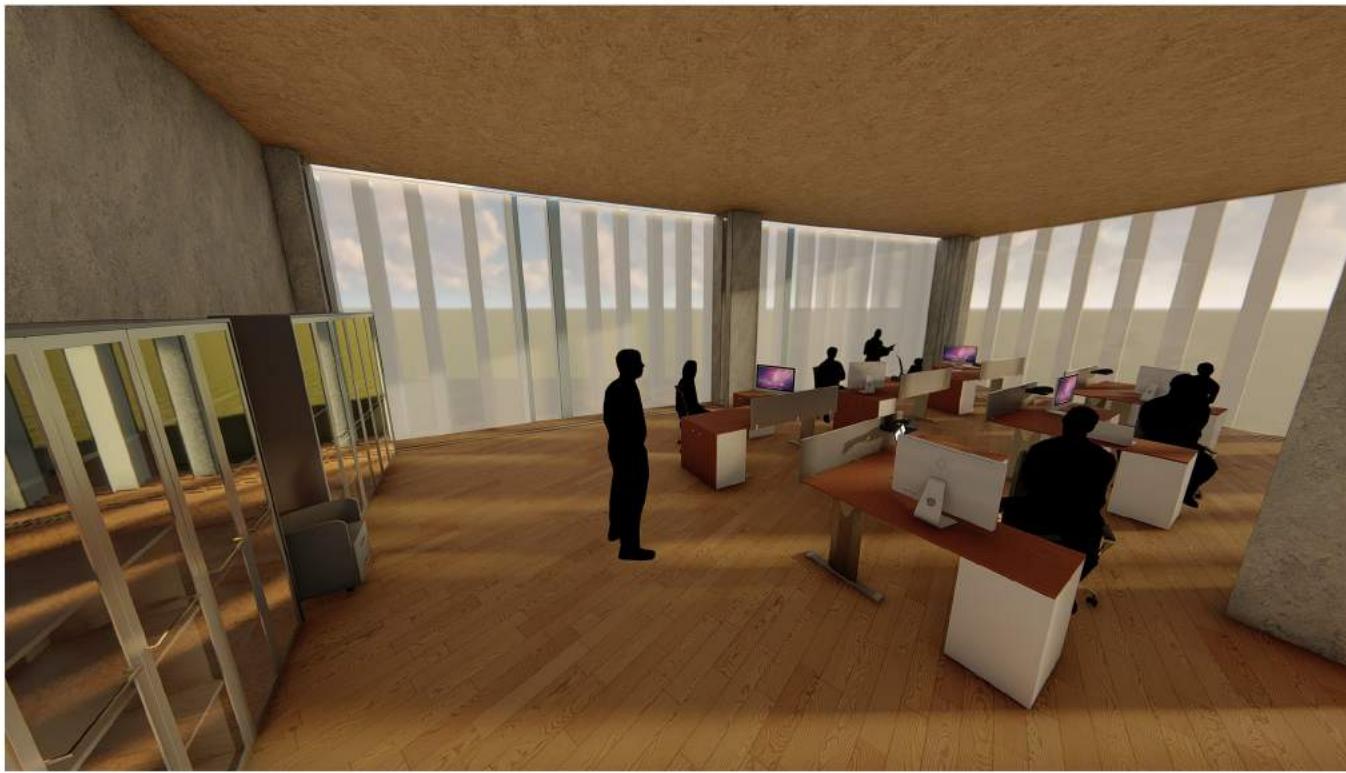

INTERIOR RUANG GAMBAR 2D



DEPARTEMEN ARSITEKTUR  
FAKULTAS TEKNIK  
UNIVERSITAS HASANUDDIN  
2020

DOSEN PEMBIMBING  
  
Ir. Abdul Mufti Radja, ST., MT., Ph.D  
Ir. Ria Wikantari R., M.Arch., Ph.D

MAHASISWA/STB  
  
RESWIN ALFITRA  
D51114023

JUDUL  
  
STUDIO ANIMASI DI  
MAKASSAR DENGAN  
PENDEKATAN METAFORA

GAMBAR

SKALA

NO.GAMBAR

KET.



DEPARTEMEN ARSITEKTUR  
FAKULTAS TEKNIK  
UNIVERSITAS HASANUDDIN  
2020

DOSEN PEMBIMBING

Ir. Abdul Mufti Radja, ST., MT., Ph.D  
Ir. Ria Wikantari R., M.Arch., Ph.D

MAHASISWA/STB

RESWIN ALFITRA  
D51114023

JUDUL

STUDIO ANIMASI DI  
MAKASSAR DENGAN  
PENDEKATAN METAFORA

GAMBAR

INTERIOR  
R.RAPAT

SKALA

NO.GAMBAR

KET.



DEPARTEMEN ARSITEKTUR  
FAKULTAS TEKNIK  
UNIVERSITAS HASANUDDIN  
2020

DOSEN PEMBIMBING

Ir. Abdul Mufti Radja, ST., MT., Ph.D  
Ir. Ria Wikantari R., M.Arch., Ph.D

MAHASISWA/STB

RESWIN ALFITRA  
D51114023

JUDUL


STUDIO ANIMASI DI  
MAKASSAR DENGAN  
PENDEKATAN METAFORA

GAMBAR

SKALA

NO.GAMBAR

KET.

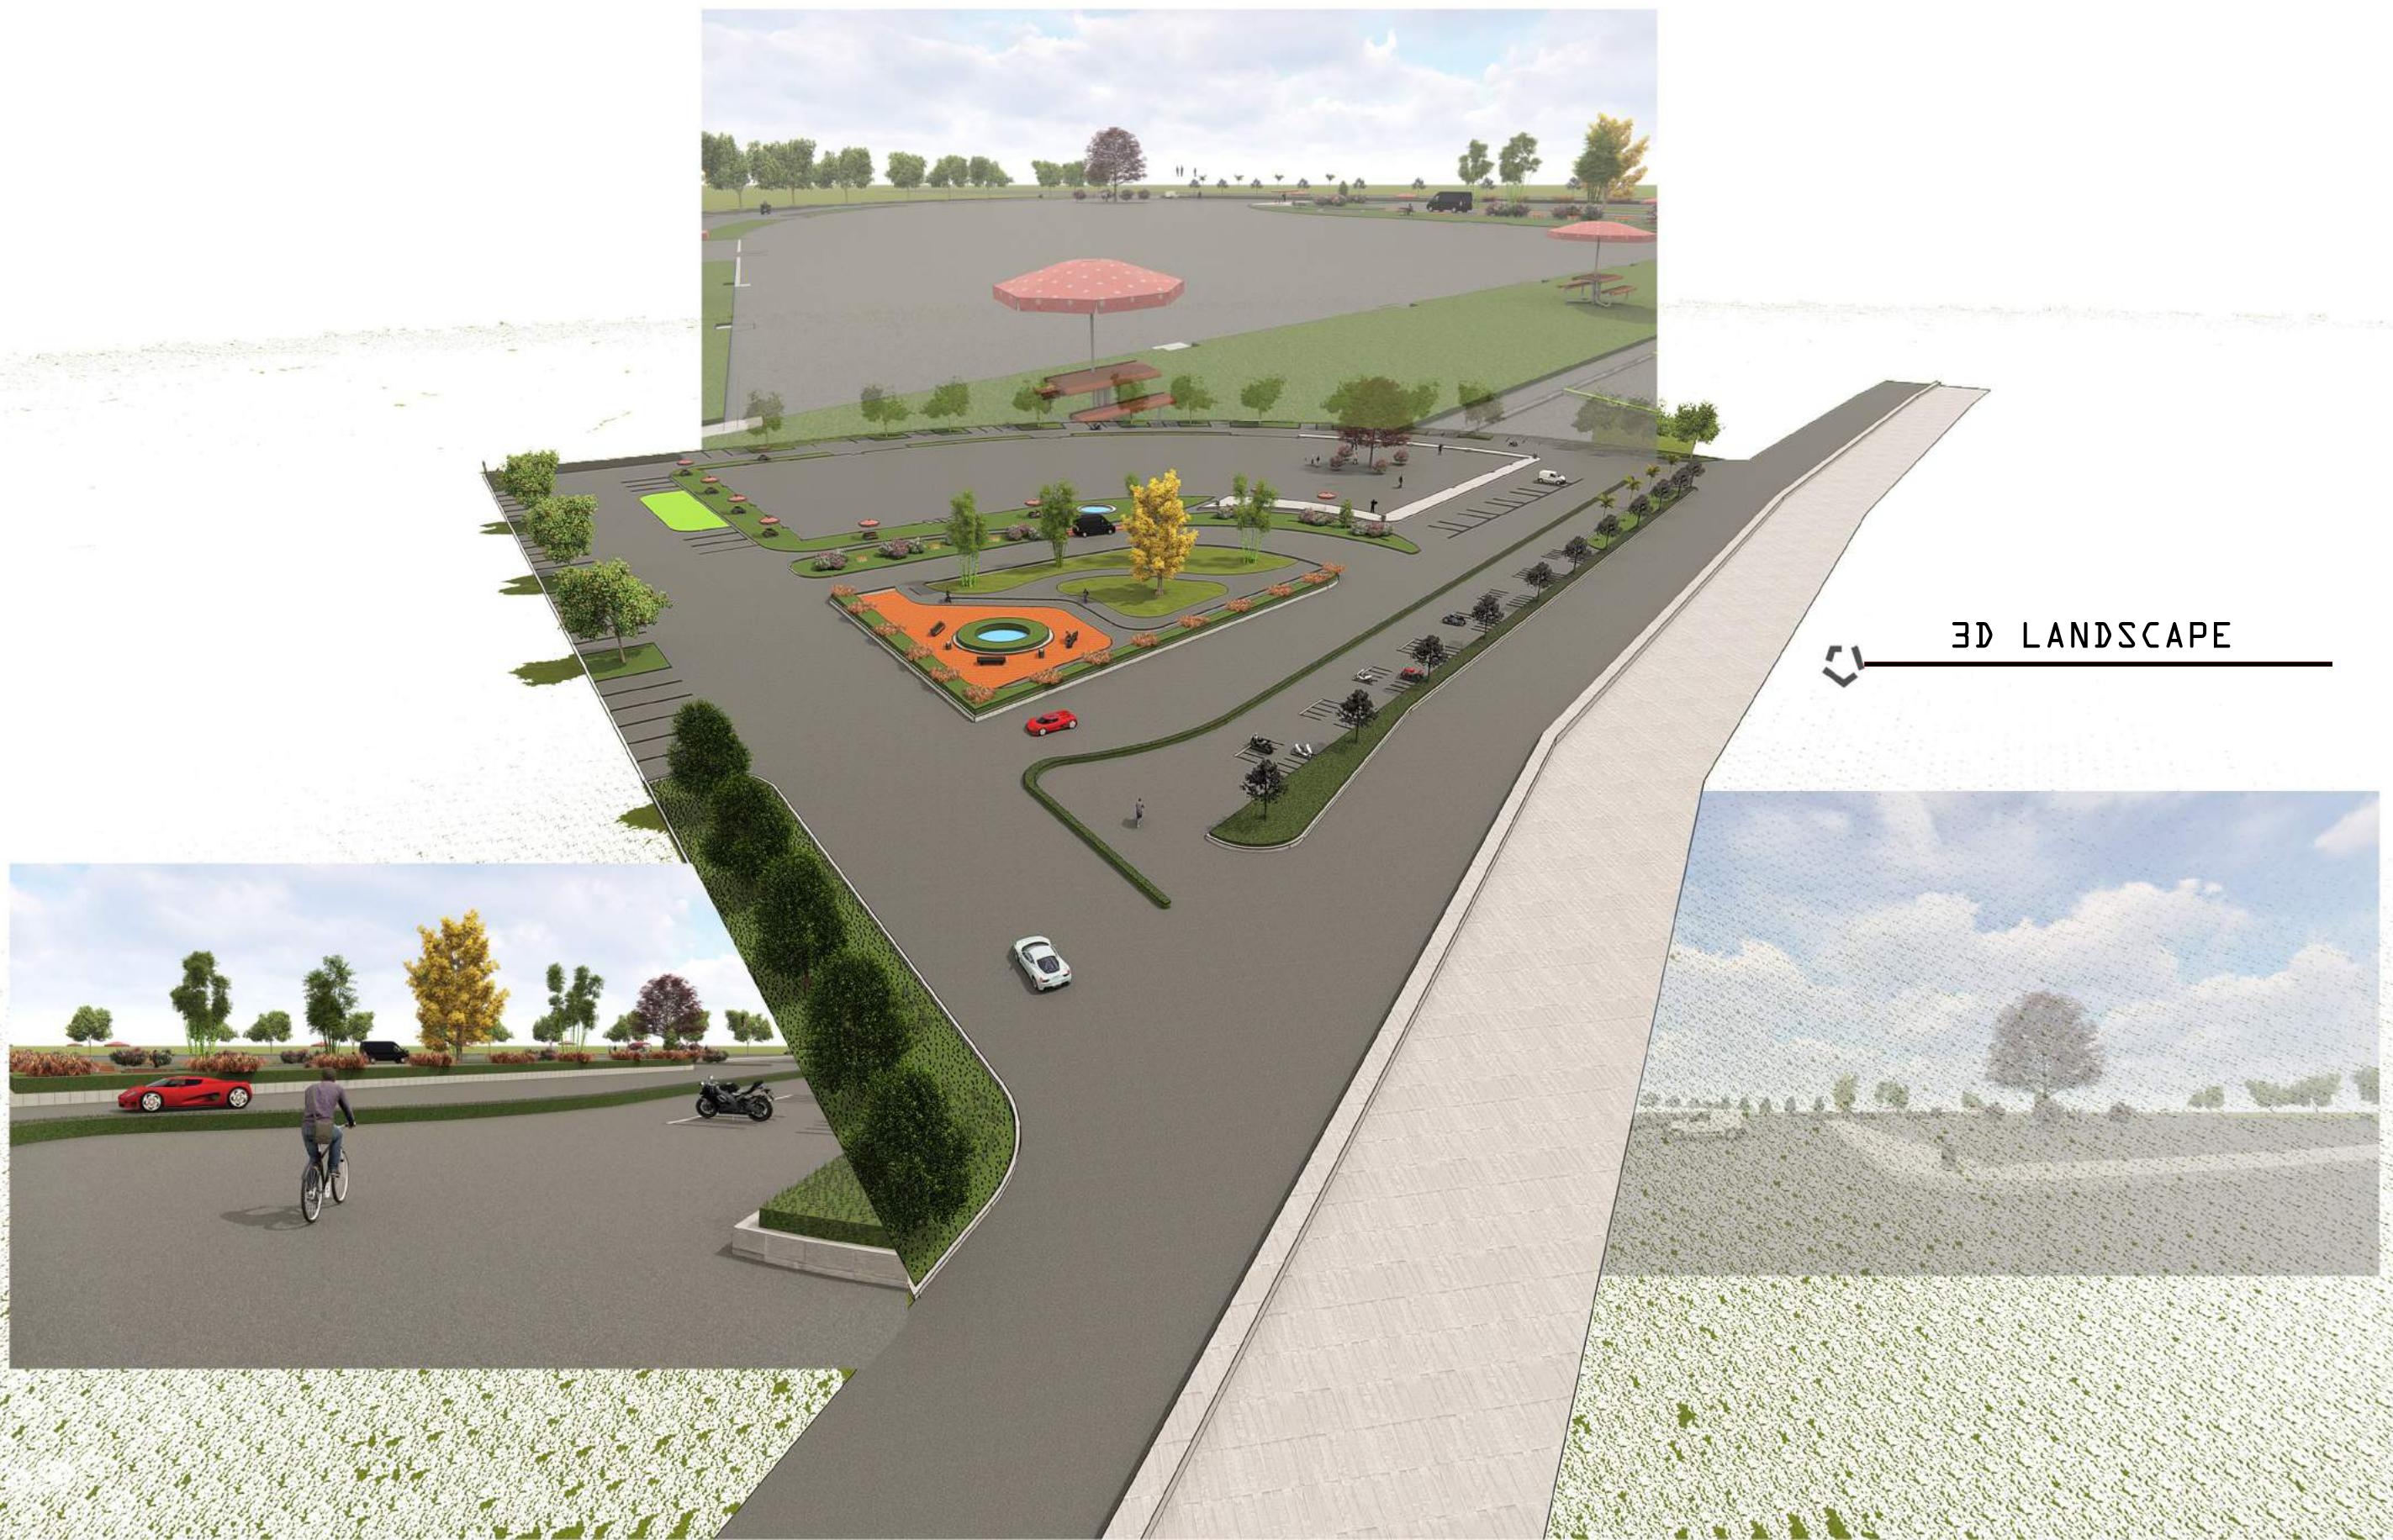

DEPARTEMEN ARSITEKTUR  
FAKULTAS TEKNIK  
UNIVERSITAS HASANUDDIN  
2020

DOSEN PEMBIMBING

Ir. Abdul Mufti Radja, ST., MT., Ph.D  
Ir. Ria Wikantari R., M.Arch., Ph.D

MAHASISWA/STB

RESWIN ALFITRA  
D51114023

JUDUL

STUDIO ANIMASI DI  
MAKASSAR DENGAN  
PENDEKATAN METAFORA

GAMBAR

SKALA

NO.GAMBAR

KET.



Suasana Parkir



DEPARTEMEN ARSITEKTUR  
FAKULTAS TEKNIK  
UNIVERSITAS HASANUDDIN  
2020

DOSEN PEMBIMBING

Ir. Abdul Mufti Radja, ST., MT., Ph.D  
Ir. Ria Wikantari R., M.Arch., Ph.D

MAHASISWA/STB

RESWIN ALFITRA  
D51114023

JUDUL


STUDIO ANIMASI DI  
MAKASSAR DENGAN  
PENDEKATAN METAFORA

GAMBAR

SKALA

NO.GAMBAR


KET.

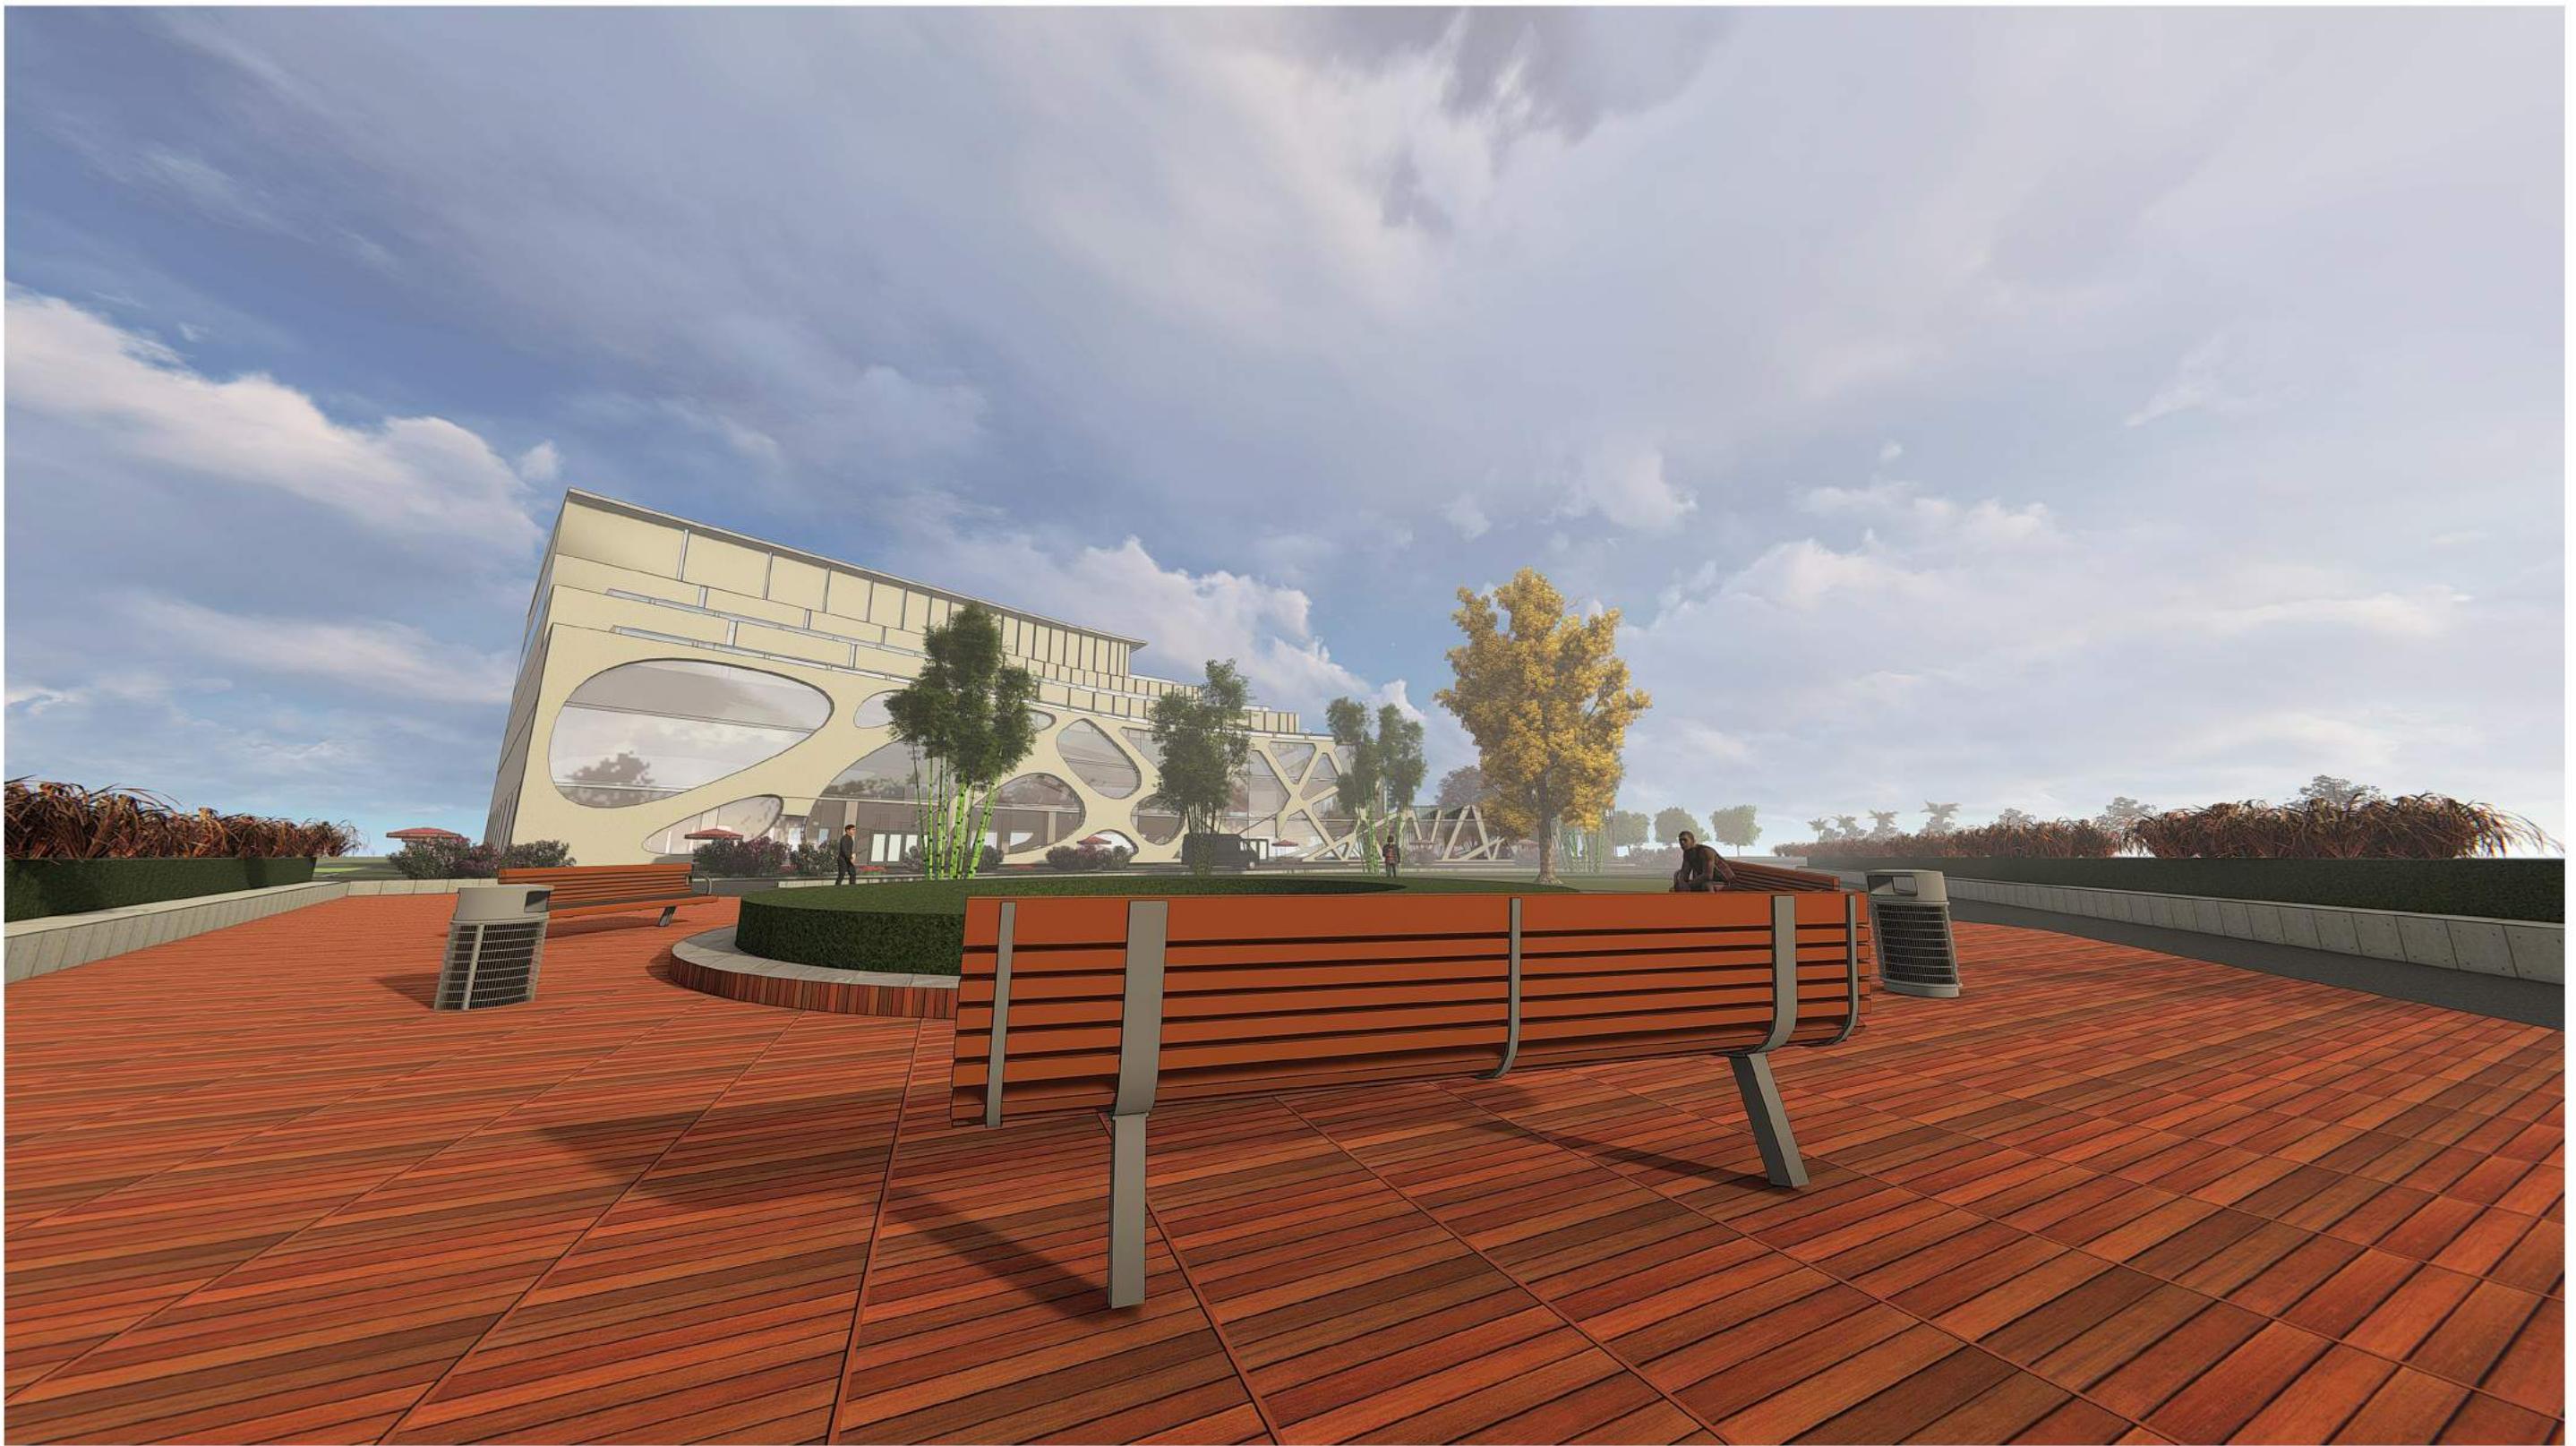

Suasana Taman



DEPARTEMEN ARSITEKTUR FAKULTAS TEKNIK UNIVERSITAS HASANUDDIN 2020	DOSEN PEMBIMBING	MAHASISWA/STB	JUDUL	GAMBAR	SKALA	NO.GAMBAR	KET.
	Ir. Abdul Mufti Radja, ST., MT., Ph.D Ir. Ria Wikantari R., M.Arch., Ph.D	RESWIN ALFITRA D51114023	STUDIO ANIMASI DI MAKASSAR DENGAN PENDEKATAN METAFORA				

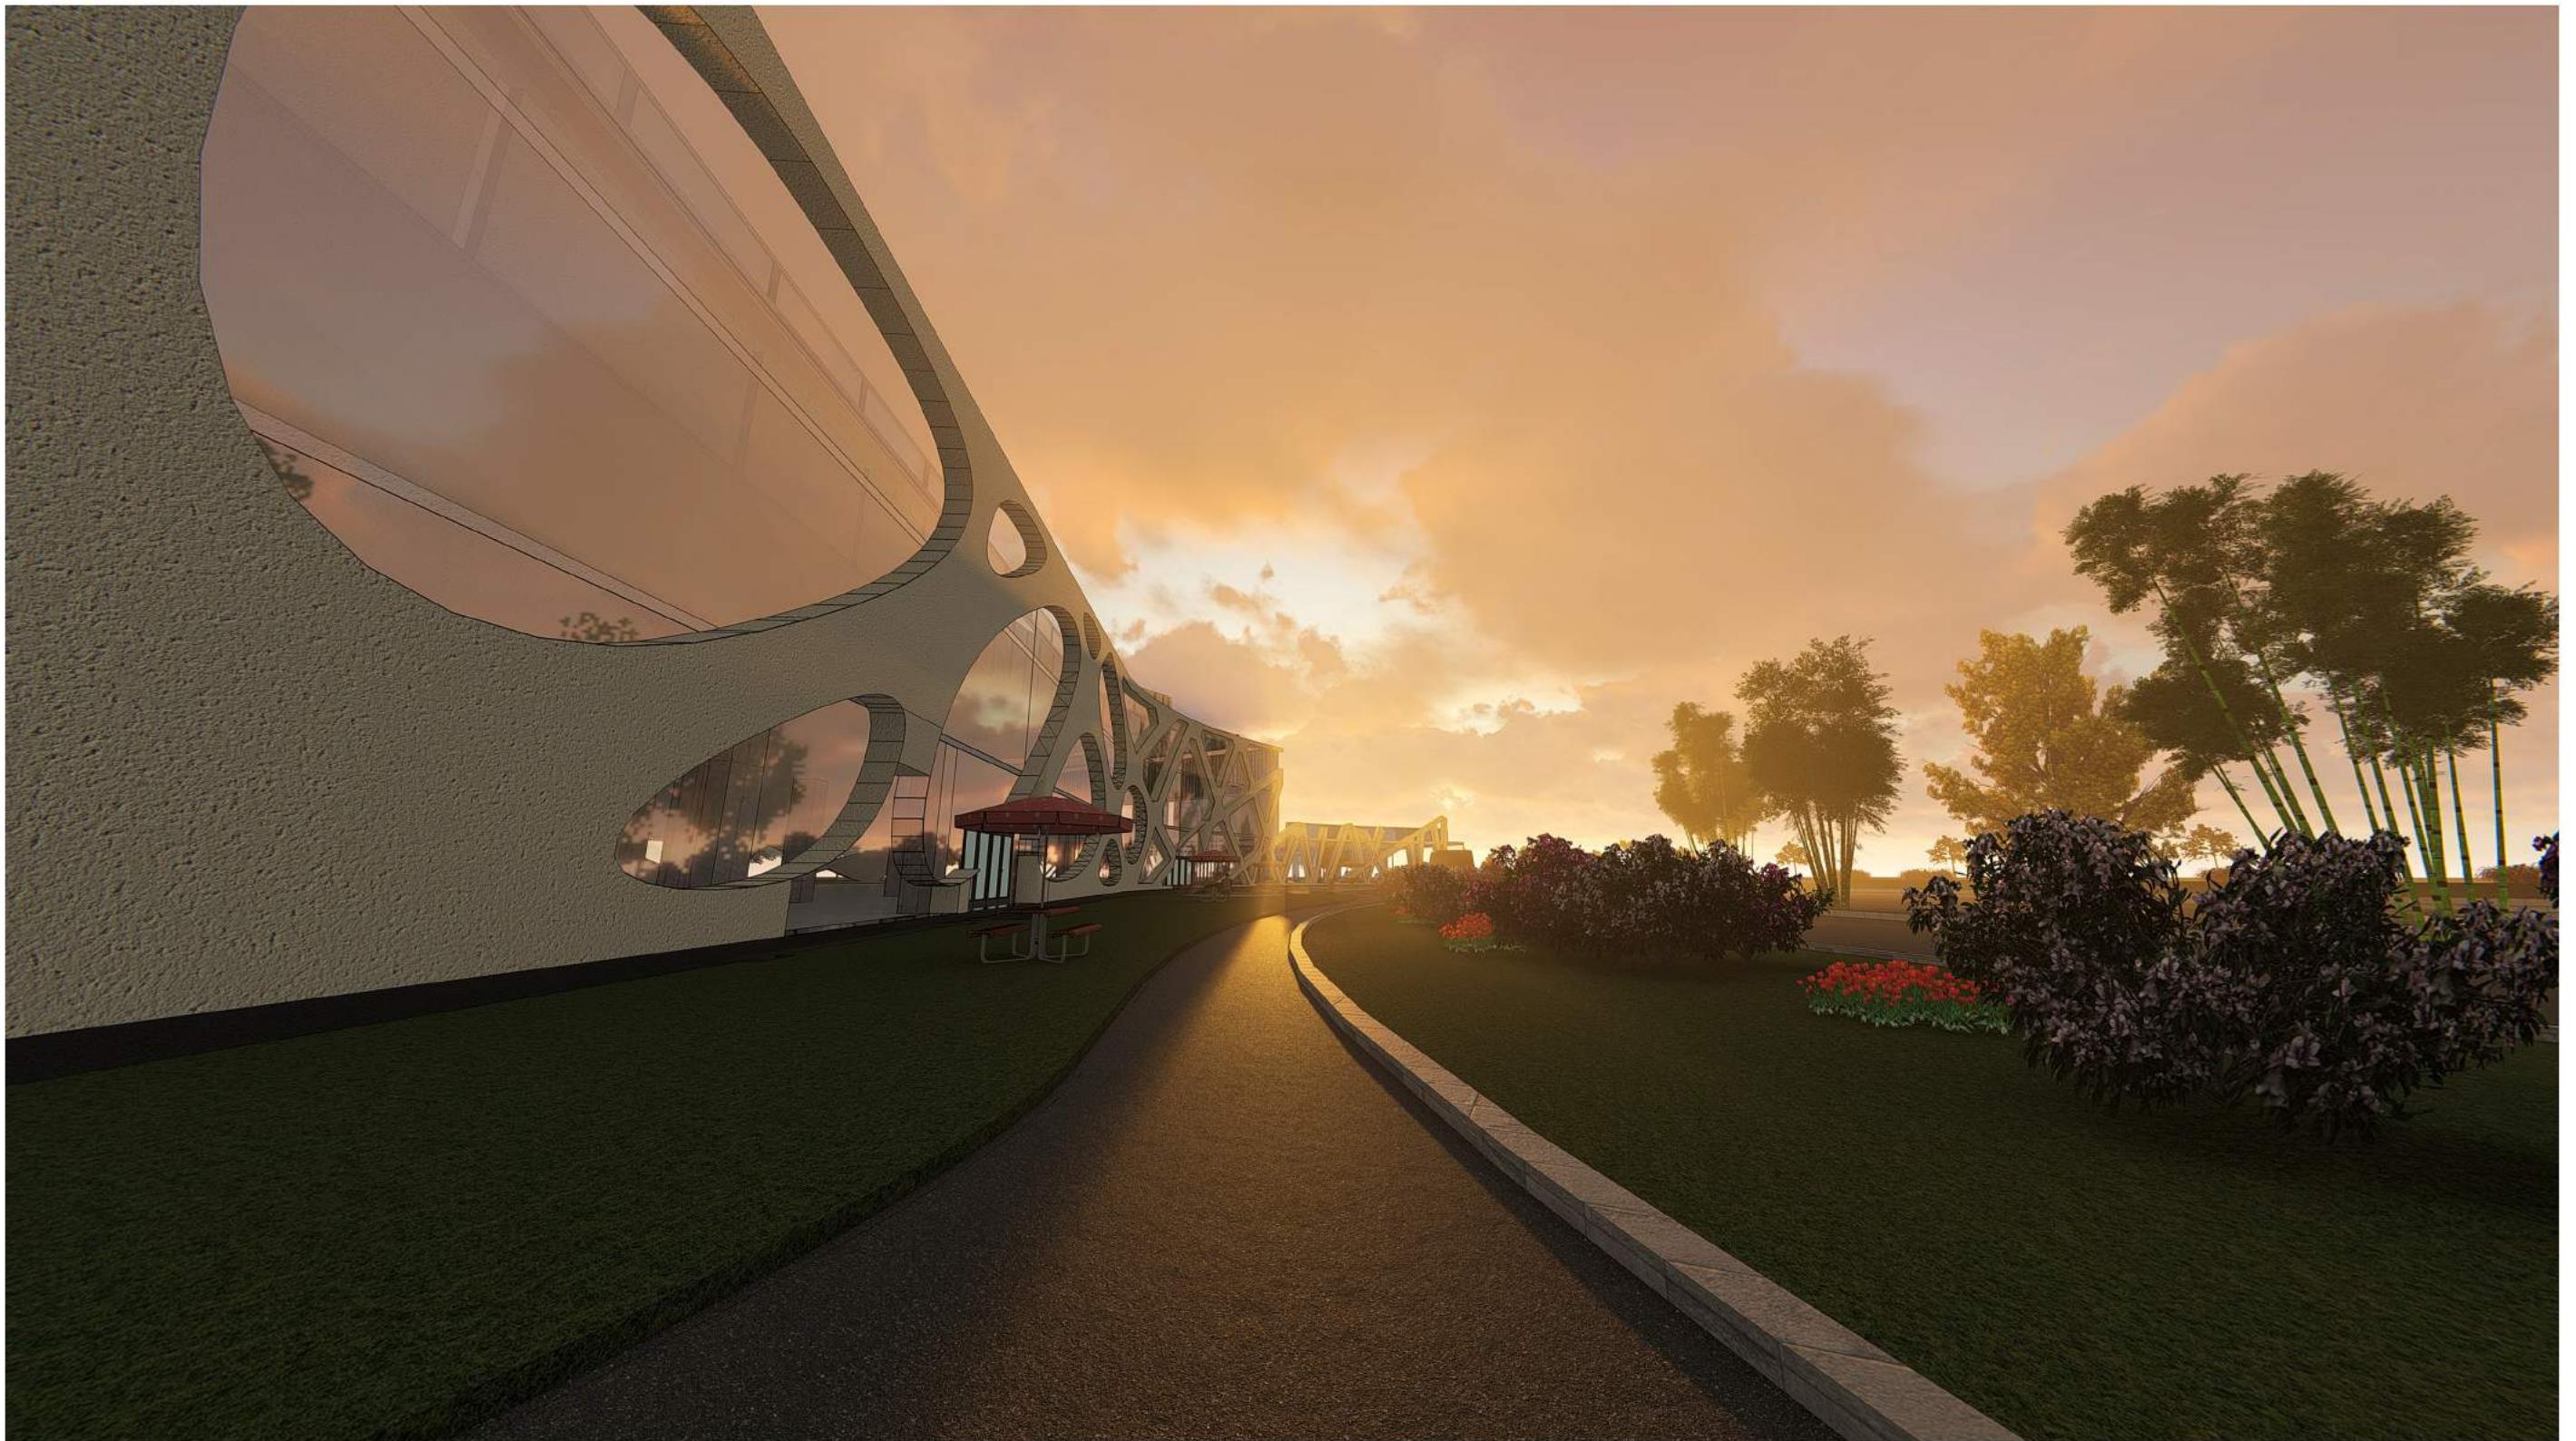

Suasana Sunset

DEPARTEMEN ARSITEKTUR FAKULTAS TEKNIK UNIVERSITAS HASANUDDIN 2020	DOSEN PEMBIMBING  Ir. Abdul Mufti Radja, ST., MT., Ph.D Ir. Ria Wikantari R., M.Arch., Ph.D	MAHASISWA/STB  RESWIN ALFITRA D51114023	JUDUL  STUDIO ANIMASI DI MAKASSAR DENGAN PENDEKATAN METAFORA	GAMBAR	SKALA	NO.GAMBAR	KET.



## P E R S P E K T I F



DEPARTEMEN ARSITEKTUR  
FAKULTAS TEKNIK  
UNIVERSITAS HASANUDDIN  
2020

DOSEN PEMBIMBING  
Ir. Abdul Mufti Radja, ST., MT., Ph.D  
Ir. Ria Wikantari R., M.Arch., Ph.D

MAHASISWA/STB  
RESWIN ALFITRA  
D51114023

JUDUL  
STUDIO ANIMASI DI  
MAKASSAR DENGAN  
PENDEKATAN METAFORA

GAMBAR

SKALA

NO.GAMBAR

KET.