

DAFTAR PUSTAKA

- Wikipedia. 2018. Republik Indonesia. Website. Wikipedia Indonesia. Diambil dari: <https://id.wikipedia.org/wiki/Indonesia>
- Marsinggih, Anang. 2015. Peradaban Sejarah Olahraga di Indonesia dan di Dunia Serta Hubungan Antara Keduanya. Kota Semarang. Blog Unnes. Diambil dari: <http://blog.unnes.ac.id/anang/2015/11/18/peradaban-sejarah-olahraga-di-indonesia-dan-di-dunia-serta-hubungan-antara-keduanya/>
- Wikipedia. 2018. Olimpiade Musim Panas 2016. Website. Wikipedia Indonesia. Diambil dari: https://id.wikipedia.org/wiki/Olimpiade_Musim_Panas_2016
- Wikipedia. 2018. Pesta Olahraga Asia 2018. Website. Wikipedia Indonesia. Diambil dari: https://id.wikipedia.org/wiki/Pesta_Olahraga_Asia_2018
- Utami, Silfa Humairah. 2018. Data Badan Pusat Statistik. Website. Suara.com. Diambil dari: <https://www.suara.com/health/2018/10/03/181414/data-hanya-276-persen-masyarakat-indonesia-yang-rajin-olahraga>
- Gapoek. 2010. 11 Jenis Olahraga atau Rekreasi Yang Dapat Mengurangi Kalori. Website. Gapoek News. Diambil dari: <http://beritaterlengkap-gapoeck.blogspot.com/2010/06/11-jenis-olahraga-atau-rekreasi-yang.html>
- Kadir, Abd. 2015. Upaya Sulsel angkat prestasi olahraga. Website. ANTARA News Makassar. Diambil dari: <https://makassar.antaranews.com/berita/63579/upaya-sulsel-angkat-prestasi-olahraga>
- Wikipedia. 2018. Kota Makassar. Website. Wikipedia Indonesia. Diambil dari: https://id.wikipedia.org/wiki/Kota_Makassar
- Saldy. 2018. Atap Stadion Barombong Selesai, Bisa Digunakan oleh PSM Makassar ditahun 2020. Kota Makassar. TribunNewsMakassar. Diambil dari: <http://makassar.tribunnews.com/2018/11/05/atap-stadion-barombong-selesai-bisa-digunakan-oleh-psm-makassar-di-2020>
- Haerany G. Henny. 2011. Kota Makassar. Studi Pengembangan dan Penataan Kawasan Pantai Barombong Kota Makassar. Staf Pengajar Teknik PWK, UIN Makassar.

- Katar. 2014. Pasireurih. Pengertian Olahraga Secara Umum. Katar Pasirreurih Blogspot. Karang Taruna. Diambil dari: <http://katarpasireurih.blogspot.com/2014/05/pengertian-olahraga-secara-umum.html>
- Puji, Anung. 2015. Cabang Olahraga Menembak. Website. Aph85Blogspot. Diambil dari: <http://aph85.blogspot.com/>
- Adam, Imadudin. 2018. Manfaat Bowling. Heathl Fitness Revolution. Intisari Online. Diambil dari: <https://juara.bolasport.com/read/pestaasia/health/1826199-selain-menyenangkan-ini-6-manfaat-olahraga-boling>
- Sofiana, Sulvi. 2018. Olahraga Panahan Kian Digemari, Bagaimana Faktor Keamanannya?. Surya.co.id. TribunNews Surabaya. Diambil dari: <http://surabaya.tribunnews.com/2018/03/11/olahraga-panahan-kian-digemaribagaimana-faktor-keamanannya>
- Rio. 2017. Mengapa Badminton Pantas Disebut Olahraga Indonesia. Website. Blibli.com. diambil dari: <https://www.blibli.com/friends/blog/badminton-olahraga-rakyat/>
- Bobo ID. 2018. Sepak Takraw Olahraga Yang Menggabungkan Sepak Bola dan Voli. Website. BoboID. Diambil dari: <https://juara.bolasport.com/read/pestaasia/mode/1826862-sepak-takraw-olahraga-yang-menggabungkan-sepak-bola-dan-voli>
- Slamet, Suherman. 2006. Modul Bermain. UPI. Bandung
- Cahyantoro, Elham. 2011. Definisi,Tujuan dan Jenis-jeis Rekreasi. Website. Mbenxx cah came. Diambil dari: <http://mbenxxcaem.blogspot.com/2011/09/definisi-tujuan-dan-jenis-jenis.html>
- Wikipedia. 2018. Kompleks Olahraga Jakabaring. Website. Wikipedia Indonesia. Diambil dari: https://id.wikipedia.org/wiki/Kompleks_Olahraga_Jakabaring
- Dolandolen. Budaya Makassar. DolanDolen.com. Dianambil dari : <https://dolandolen.com/information/sulawesi-selatan/makassar/budaya/>. (21 Februari 2019).

- ATW. 2014. 10 Tempat Wisata di Makassar Yang Wajib dikunjungi. Aneka Tempat Wisata. Diambil dari : <http://anekatempatwisata.com/10-tempat-wisata-di-makassar-yang-wajib-dikunjungi/>. (11 Februari 2019).
- Badan Pusat Statistik. 2019. Data Kunjungan Wisatawan Mancanegara. Badan Pusat Statistik Sulawesi Selatan. Diambil dari : https://sulsel.bps.go.id/pressrelease.html?katsubjek=16&Brs%5Btgl_rilis_ind%5D=&Brs%5Btahun%5D=&yt0=Cari

LAPORAN PERANCANGAN

**KOMPLEKS OLAHRAGA DAN REKREASI
PANTAI BAROMBONG DI MAKASSAR**

OLEH:


AWAL HIDAYAT

NIM: D 511 13 504



DEPARTEMEN ARSITEKTUR
FAKULTAS TEKNIK
UNIVERSITAS HASANUDDIN
2020

BAB I. RINGKASAN PROYEK

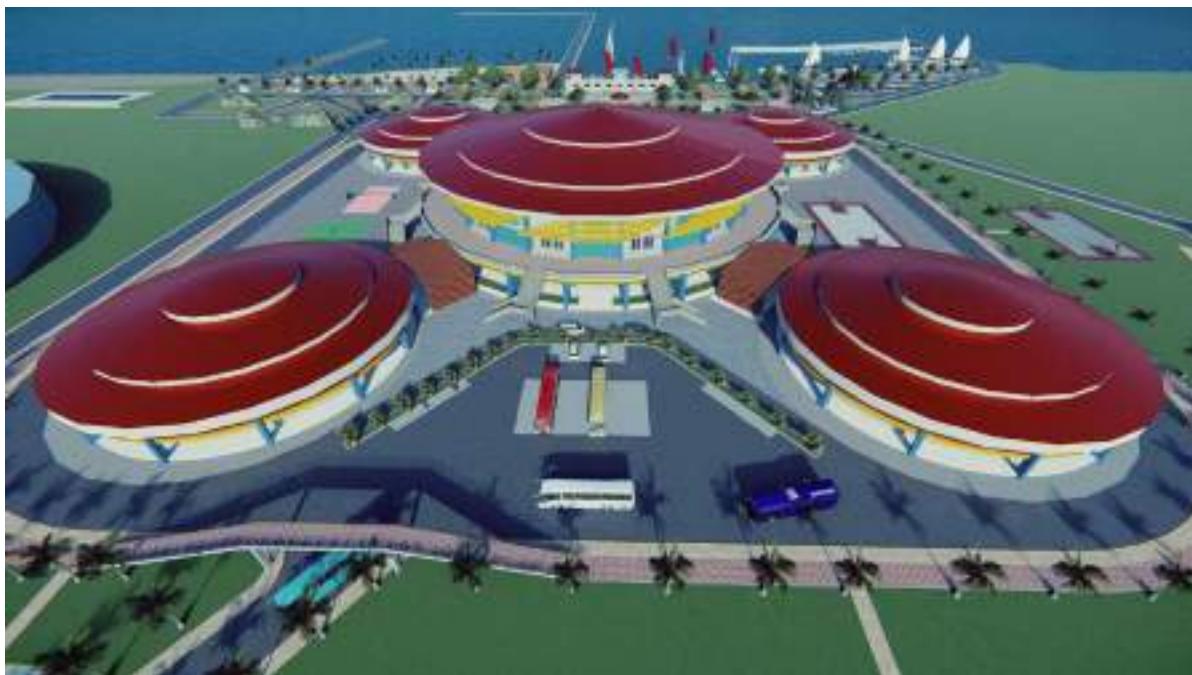

Gambar 1. Ilustrasi kompleks olahraga dan rekreasi pantai Barombong

Sumber: Olah desain 2020

A. Ringkasan Proyek

Nama Proyek : Kompleks Olahraga dan Rekreasi Pantai Barombong Di Makassar

Lokasi Proyek : Jalan Permandian Alam, Kecamatan Barombong Kota Makassar

Luasan Tapak : ±10 Ha

B. Pengertian Proyek

Kompleks Olahraga dan Rekreasi Pantai adalah suatu kawasan yang terdiri dari beberapa kelompok bangunan dan area yang terintegrasi untuk aktivitas fisik dan psikis baik untuk menjaga dan meningkatkan kualitas kesehatan maupun penyegaran dari berbagai rutinitas pengunjung yang berlokasi di Pantai Brompong Makassar.

C. Tujuan Proyek

Untuk menciptakan kawasan yang terintegrasi untuk aktivitas olahraga dan rekreasi di Pantai Brompong Makassar


BAB II. KOMPLEKS OLAHRAGA DAN REKREASI PANTAI BAROMBONG DI MAKASSAR

A. PERANCANGAN FISIK MAKRO

Perancangan fisik makro terdiri dari lokasi dan tapak yang sesuai untuk perencanaan kawasan olahraga dan rekreasi.:

1. Lokasi

Pemilihan lokasi dan perancangan fasilitas kompleks olahraga dan rekreasi dipertimbangkan sesuai fungsi kawasan sebagai pusat kegiatan olahraga dan rekreasi di Makassar. Oleh karena itu, pemilihan lokasi harus dapat menunjang dan mendukung keberadaan bangunan sesuai fungsi yang di rencanakan dan tetap memperhatikan kondisi iklim di lokasi tersebut.

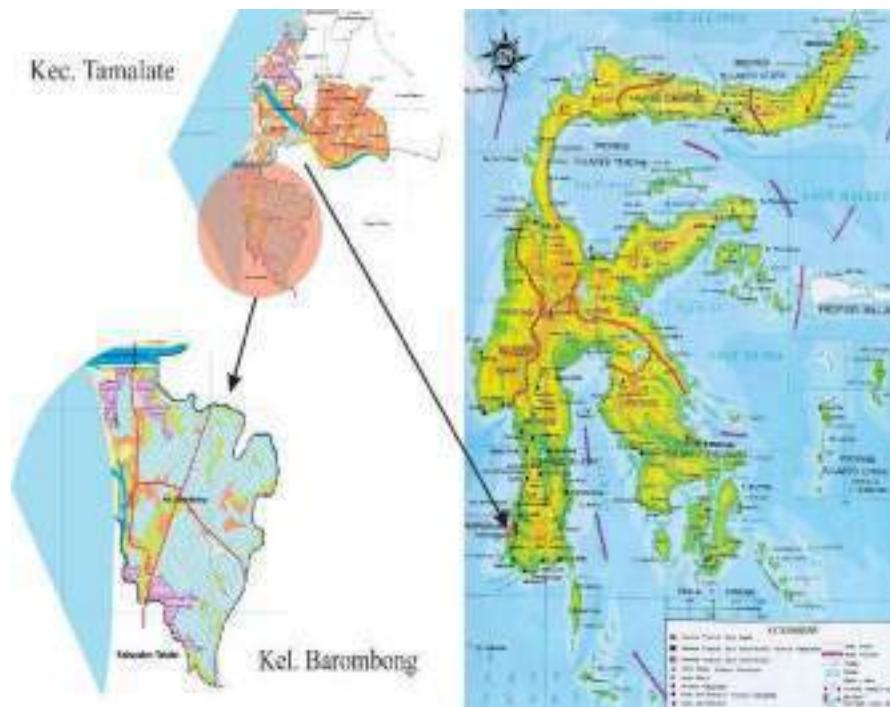

Gambar 2. Lokasi Terpilih
Sumber: Olah data Oktober 2020, Survey Lapangan

Untuk itu menentukan lokasi perencanaan perlu di perhatikan beberapa secara rinci hal-hal berikut ini:

- a. Lokasi yang luas dan mampu menunjang fungsi kompleks olahraga dan rekreasi sebagai pusat olahraga dan rekreasi di Kota Makassar.
- b. Kondisi lokasi dan lingkungan yang sesuai dan memenuhi kriteria.
- c. Sarana dan prasarana yang mendukung fungsi kawasan dan bangunan.
- d. Terdapat beragam potensi yang dapat dikembangkan dalam proses perancangan.
- e. Merupakan kawasan yang mudah dalam jangkauan dan strategis sebagai pusat kegiatan olahraga dan rekreasi yang ada di Kota Makassar.

2. Tapak

Dalam penentuan tapak, selain untuk menemukan tapak yang sesuai dan mendukung keberadaan fasilitas kompleks olahraga dan rekreasi yang dianggap perlu untuk memperhatikan lingkungan dan ekosistem sekitar tapak agar keberadaan kompleks olahraga dan rekreasi dapat berfungsi secara maksimal.

Adapun hal-hal yang menjadi bahan pertimbangan dan masukan dalam konseptual perancangan adalah sebagai berikut:

- a. Ketersediaan lahan yang cukup luas dapat menampung kebutuhan fungsi utama dan penunjangnya.
- b. Kondisi tanah dan lingkungan umumnya stabil, daya dukung tanah yang tinggi serta topografi yang baik.
- c. Merupakan kawasan wisata terpadu dan memungkinkan untuk diadakannya kegiatan olahraga serta rekreasi.
- d. Tersedianya sarana dan prasarana penunjang.
- e. Merupakan area yang mudah ditemukan pengunjung.




Gambar 3. Tapak Terpilih

Sumber: Google Maps (Diakses pada 20 Oktober 2020), Survey Lapangan

1. Rencana Tapak

Dari hasil analisis dan olah desain, maka rencana tapak untuk pembangunan kompleks olahraga dan rekreasi pantai Barombong di Makassar adalah sebagai berikut.

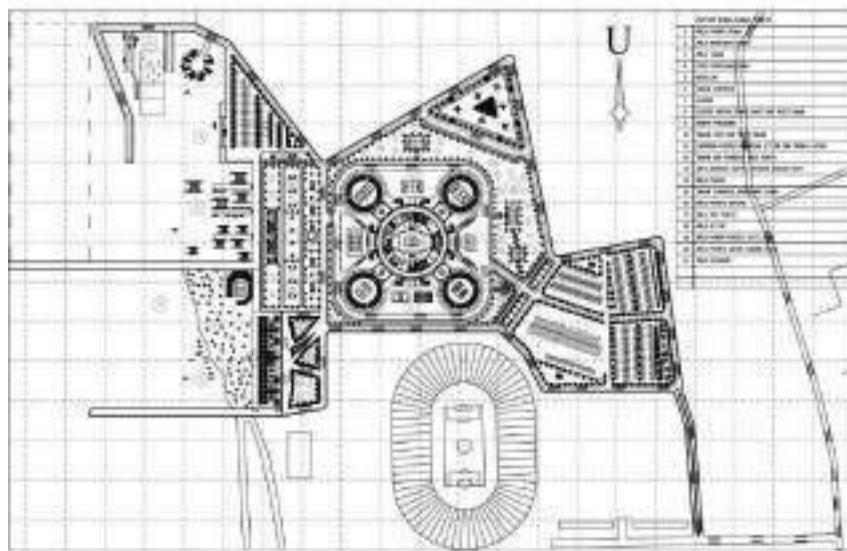

Gambar 4. Rencana Tapak

Sumber: Olah desain 2019

B. Perancangan Fisik Mikro

Perancangan fisik mikro terdiri dari kebutuhan dan pengelompokan ruang, bentuk bangunan, sistem struktur bangunan, tata ruang dalam, dan sistem utilitas.

1. Kebutuhan dan Pengelompokan Ruang

Kebutuhan ruang ditentukan berdasarkan jenis pengguna di dalam kawasan kebun botani yang terdiri atas kelompok bangunan penelitian dan konservasi, kelompok pengelola, kelompok bangunan untuk fungsi edukasi, serta kelompok pengunjung. Selanjutnya pengelompokan ruang dapat ditentukan berdasarkan keterkaitan antar pengguna.

Dalam proses desain, terjadi perubahan besaran ruang perencanaan dan besaran ruang acuan perancangan. Olehnya itu, dibuatkan perbandingan (deviasi) untuk melihat presentasi perubahan besaran ruang sebelum dan setelah perencanaan.

a. Gelanggang Olahraga

| | |
|-------------------------|--|
| 1) Gedung Olahraga | = $6310,8 \times 1 = 6310,8 \text{ m}^2$ |
| 2) Lapangan basket | = $366 \times 3 = 1098 \text{ m}^2$ |
| 3) Lapangan Bulutangkis | = $258,5 \times 5 = 1292,5 \text{ m}^2$ |
| 4) Lapangan Voli | = $162 \times 2 = 324 \text{ m}^2$ |
| 5) Lapangan Takrow | = $258,5 \times 4 = 1033,5 \text{ m}^2$ |
| 6) Lapangan Voli Pantai | = $1712 \times 1 = 1712,5 \text{ m}^2$ |
| 7) <u>Kolam renang</u> | = <u>$312 \times 1 = 312 \text{ m}^2$</u> |
| | Jumlah = $10.382,8 \text{ m}^2$ |

b. Area rekreasi pantai

| | |
|----------------------------|--|
| 1) Area Taman | = $14849 \times 1 = 14849 \text{ m}^2$ |
| 2) Gazebo | = $7,2 \times 42 = 302,4 \text{ m}^2$ |
| 3) Area perahu dayung | = $440 \times 2 = 880 \text{ m}^2$ |
| 4) Area jet ski | = $600 \times 1 = 600 \text{ m}^2$ |
| 5) Area perahu layar | = $330 \times 3 = 990 \text{ m}^2$ |
| 6) <u>Area banana boat</u> | = <u>$970 \times 1 = 970 \text{ m}^2$</u> |
| | Jumlah = $9.068,4 \text{ m}^2$ |

| | |
|-------------------------|---|
| c. Area Penunjang | |
| 1) Foodcourt/ Cafetaria | = 1777,6x 1= 1777,6 m ² |
| 2) Taman Olahraga | = 9523 x 1= 9523 m ² |
| 3) Rumah Panggung | = 38x 6= 228 m ² |
| 4) Mushollah | = 180 x 1= 180 m ² |
| 5) <u>Toko Suvenir</u> | <u>= 62,7 x 4 = 250,8 m²</u> |

Jumlah = 11.959,4 m²

d. Area servis

| | |
|-----------------------------------|--|
| 1) Area parkir | = 23857 x 1= 23857 m ² |
| 2) Parkir Khusus Atlet | = 5435,8 x 1= 5435,8 m ² |
| 3) <u>Toilet Umum/Ruang ganti</u> | <u>= 22,57 x 5= 112,85 m²</u> |

Jumlah = 29.405,65 m²

Rekapitulasi Besaran Ruang:

| | |
|-------------------------|----------------------------------|
| a. Gelanggang Olahraga | = 10.382,8 m ² |
| b. Area Rekreasi Pantai | = 9.068,4 m ² |
| c. Area Penunjang | = 11.959,4 m ² |
| d. <u>Area Servis</u> | <u>= 29.405,65 m²</u> |

Jumlah = 60.816,25 m²

2. Sistem Struktur Bangunan

a) *Sub-structure* (struktur bagian bawah)


Struktur ini menggunakan pondasi garis pada bangunan satu lantai, pondasi tapak pada bangunan dua lantai dan pondasi tiang pancang pada bangunan utama

b) *Super-structure* (struktur bagian tengah)

Pada bangunan utama menggunakan struktur rangka berupa kolom beton dan balok baja IWF. Sementara pada bangunan kafetaria menggunakan struktur beton dan rumah panggung dengan struktur kayu

c) *Upper-structure* (Struktur bagian atas)

Pada struktur atap bangunan utama menggunakan struktur baja.

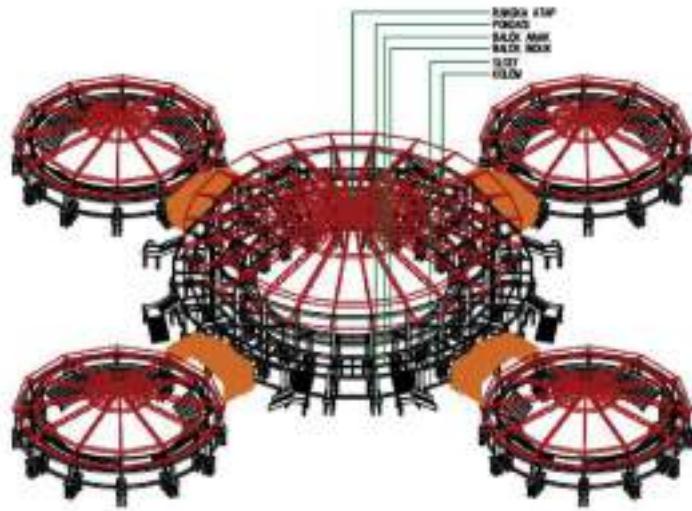

Gambar 5. Sistem Struktur Bangunan
Sumber: Olah Desain 2020

3. Sistem Tata Ruang Dalam


Desain interior pada perancangan kompleks olahraga dan rekreasi pantai menerapkan konsep utama arsitektur modern yang telah melalui proses industri.



Gambar 6. Desain Interior Gedung Olahraga
Sumber: Olah Desain 2020

4. Sistem Sirkulasi

Sistem sirkulasi kawasan dibagi menjadi dua, yakni sirkulasi untuk kendaraan (pengunjung dan pengelola) dan sirkulasi pejalan kaki.

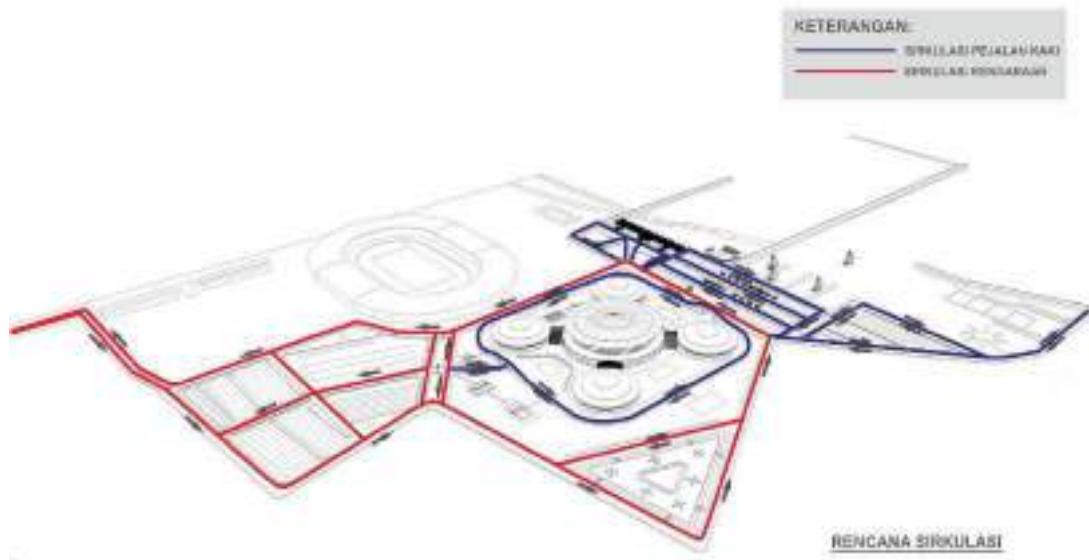


Gambar 7. Sistem Sirkulasi

Sumber: Olah Desain 2020

5. Sistem Utilitas dan Kelengkapan Kawasan

a. Sistem Mekanikal Elektrikal

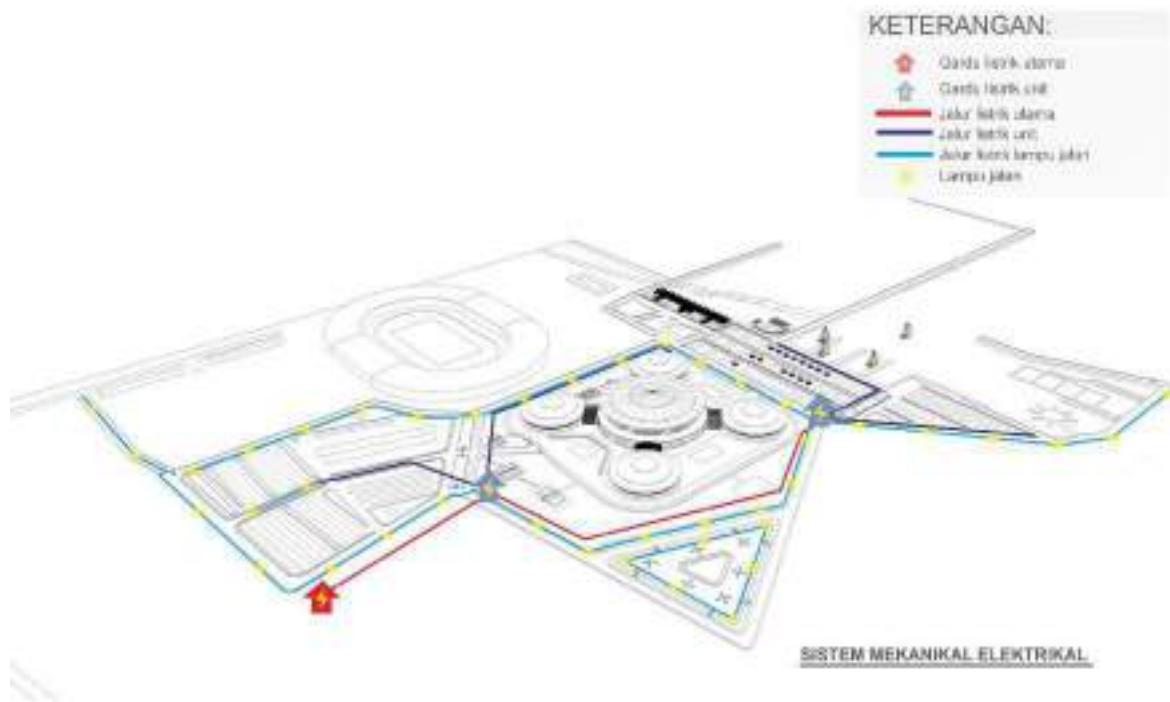


Gambar 8. Sistem Mekanikal Elektrikal

Sumber: Olah Desain 2020

b. Sistem Air Bersih dan Air Kotor

Suplai air bersih untuk kebutuhan dalam kawasan yang direncanakan bersumber dari mata air PDAM yang juga merupakan pemasok utama kebutuhan air bersih masyarakat sekitar tapak. Adapun sumber air alternatif adalah dengan menggunakan sumur bor. Penampung air berupa bak reservoir memanfaatkan reservoir untuk kemudian disalurkan ke tiap unit yang membutuhkan.

Sementara air bekas pakai disalurkan ke kolam resapan yang dimanfaatkan sebagai Instalasi Pengolahan Air Limbah. Air bekas yang terkumpul akan melalui proses filterisasi sehingga dapat dimanfaatkan kembali untuk kebutuhan lain seperti menyiram tanaman, kebutuhan penanggulangan kebakaran atau membuangnya ke roil.

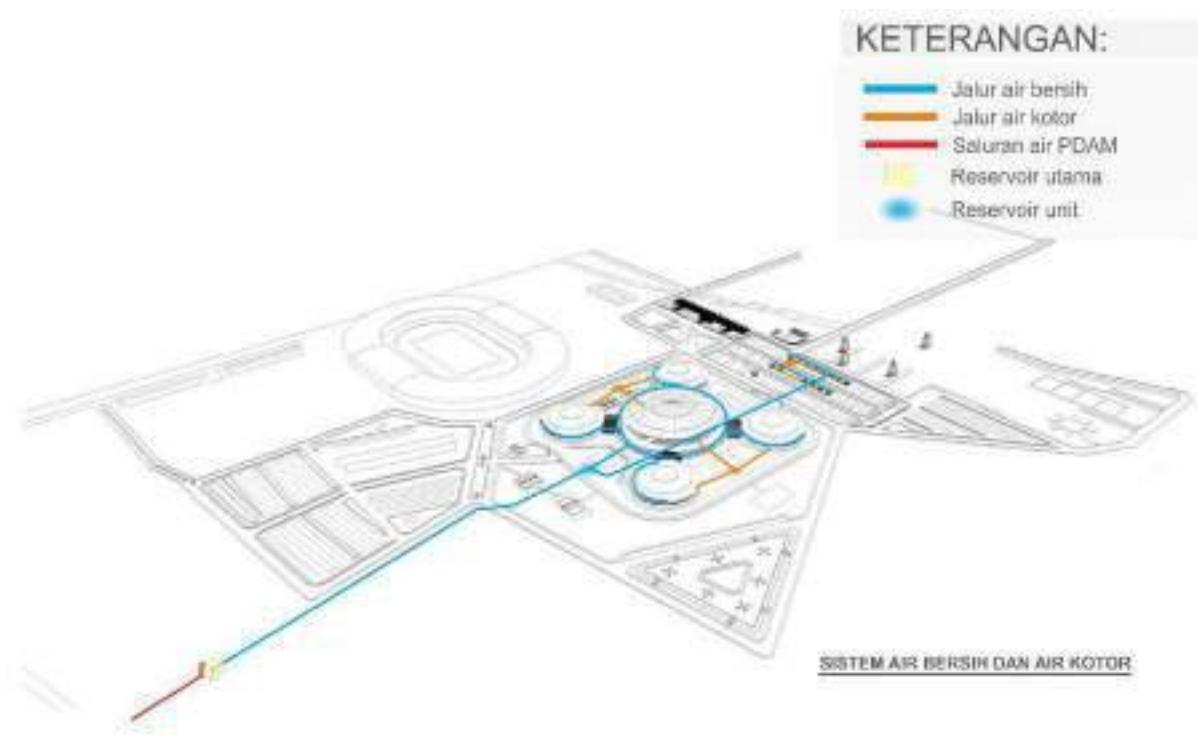

Gambar 9. Sistem Air Bersih dan Air Kotor
Sumber: Olah Desain 2020

c. Sistem penghawaan

Sistem penghawaan yang diterapkan pada kompleks olahraga dan rekreasi pantai berupa penghawaan alami. Adapun bagian yang menggunakan sistem penghawaan buatan hanya pada bagian bangunan utama

d. Sistem pencahayaan

Sistem pencahayaan yang diterapkan pada kompleks olahraga dan rekreasi pantai berupa penghawaan alami dan buatan.

e. Sistem keamanan

Sistem keamanan dalam kompleks olahraga dan rekreasi pantai berupa satuan (satpam) yang ditempatkan pada pos tertentu. Sedangkan untuk sistem keamanan secara pasif berupa peletakan *Closed Circuit Television* (CCTV) di tiap sudut ruangan dalam bangunan maupun luar bangunan yang dipantau oleh operator bagian keamanan bangunan.

Konsep Skematik Desain


Latar Belakang




Pengertian Judul

Kompleks Olahraga dan Rekreasi Pantai Barombong adalah sebuah kawasan olahraga sekaligus rekreasi untuk berolahraga, pembinaan untuk perlombaan atau sekedar berolahraga untuk kebugaran atau kesehatan serta untuk berekreasi pantai.

Rencana Fasilitas

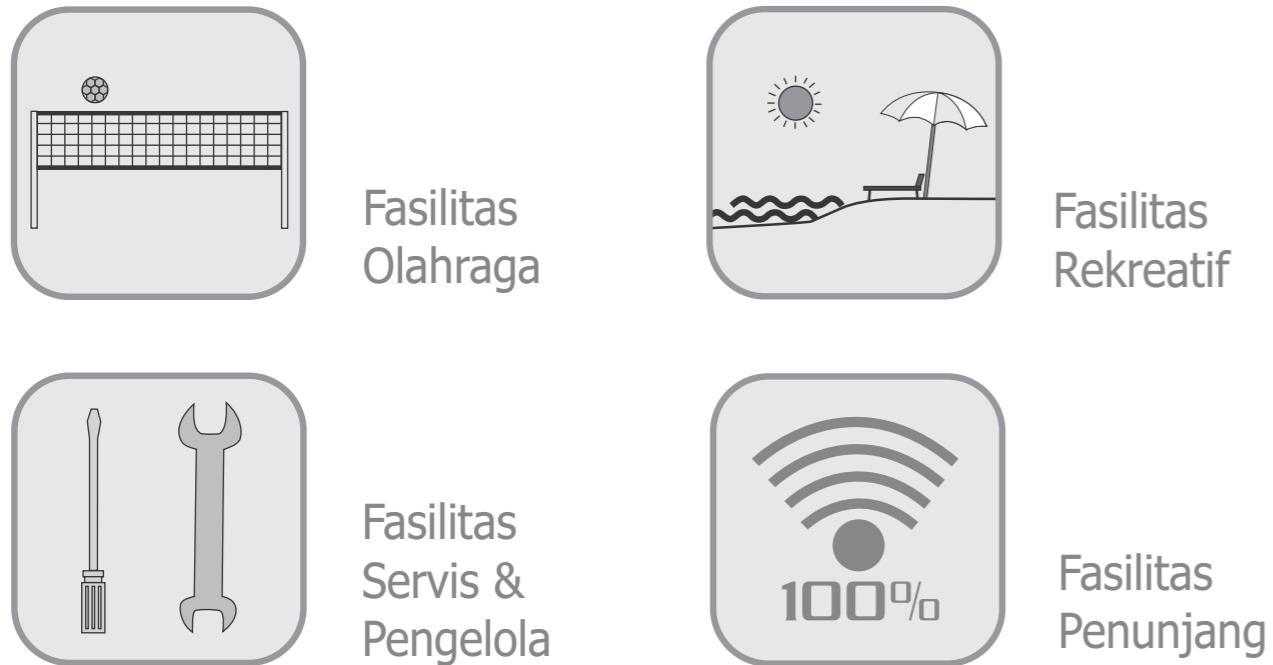

Lokasi dan Tapak

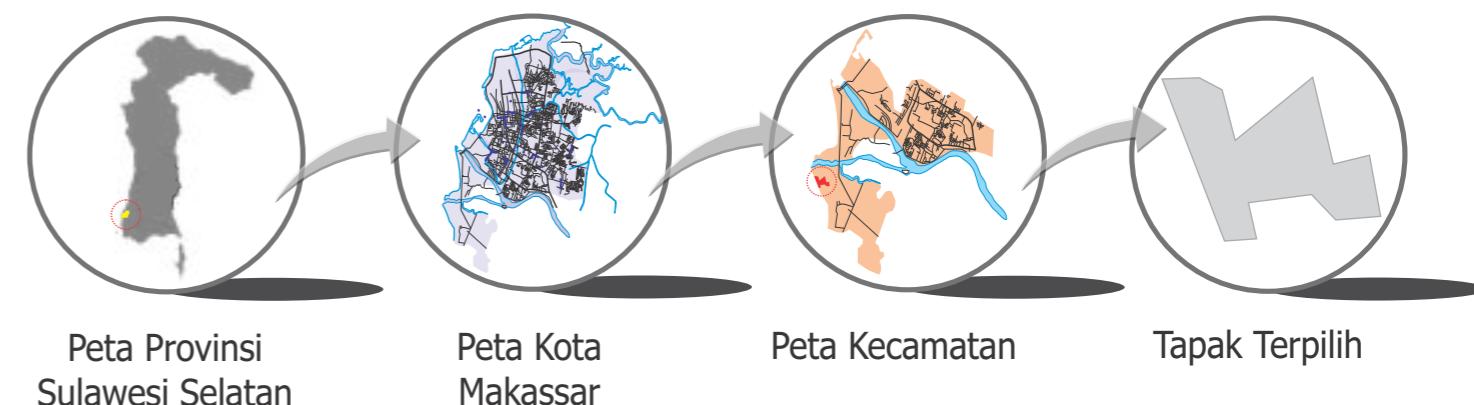

Konsep Pemilihan Lokasi & Tapak

Masukan

TUJUAN

- Untuk mendapatkan lokasi yang sesuai dan relevan untuk penempatan bangunan kompleks olahraga dan rekreasi pantai Barombong dalam struktur tata ruang kota

LATAR BELAKANG

- Kesesuaian dengan Rencana Tata Ruang Kota (RUTRK) Makassar.
- Pertumbuhan dan perkembangan kota

KRITERIA


- Merupakan zona pengembangan rekreasi dan olahraga
- Terdapat jaringan jalan yang memadai demi mendukung kehadiran bangunan Utilitas Kota
- Merupakan zona pengembangan kota dimasa mendatang




Rencana Tata Ruang Wilayah

- Kawasan Rekreasi
- Kawasan Perdagangan
- Kawasan Permukiman
- Kawasan Pendidikan Tinggi
- Kawasan Transportasi Darat
- Kawasan Hutan Kota

Analisis

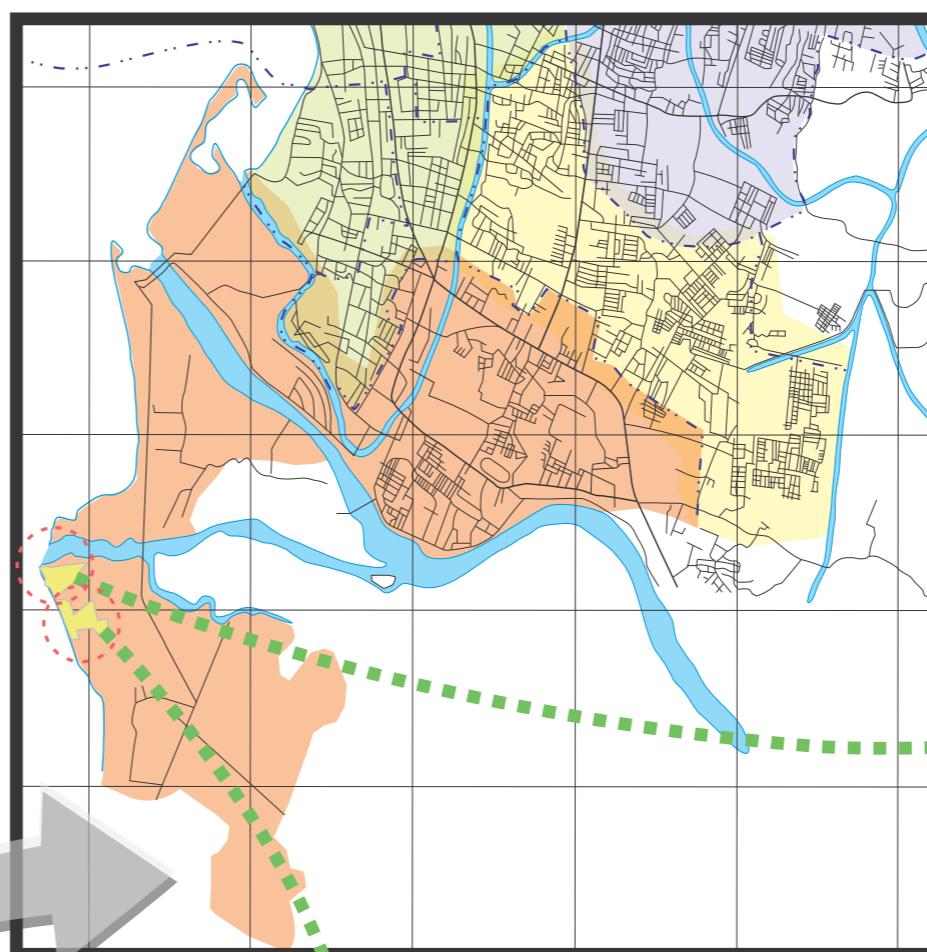

ALTERNATIF TAPAK B

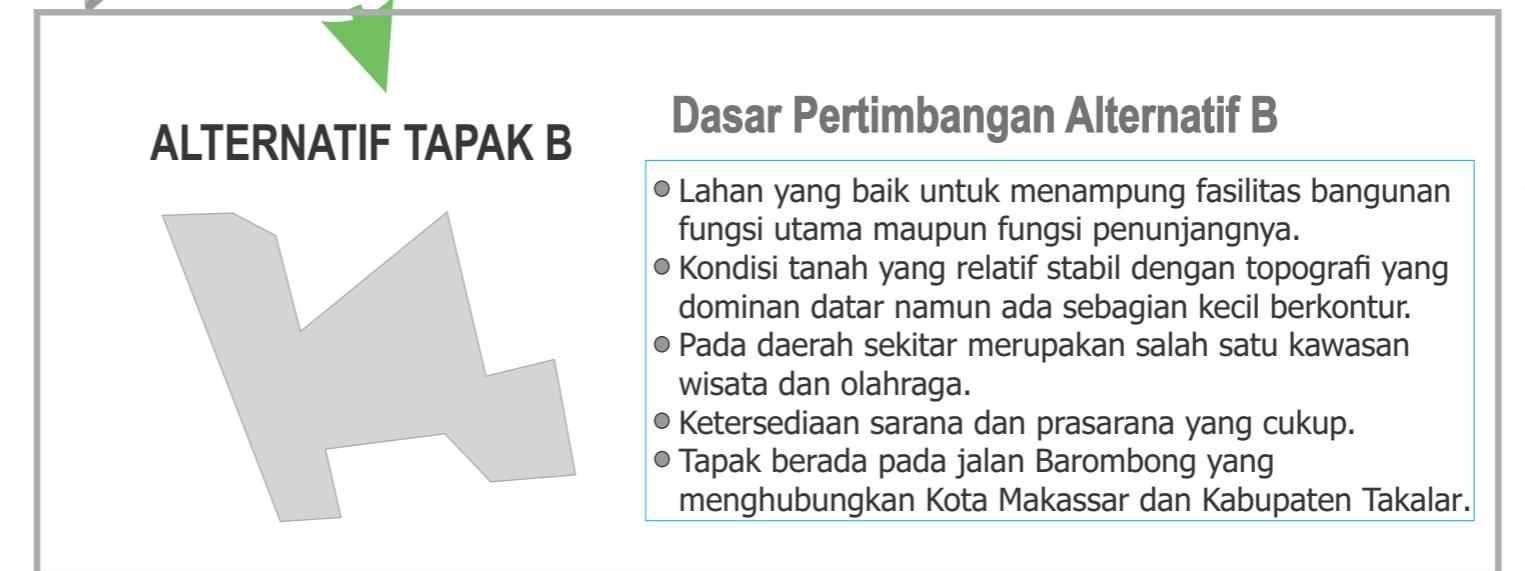

Tanggapan

Dasar Pertimbangan Alternatif A

- Lahan yang baik untuk menampung fasilitas bangunan fungsi utama maupun fungsi penunjangnya
- Kondisi tanah yang cukup stabil dengan justru dominan berkontur dengan kurangnya area yang datar.
- Pada daerah sekitar merupakan salah satu kawasan wisata dan olahraga, namun lebih luas area yang menjangkau ke pantai
- Ketersediaan sarana dan prasarana yang cukup.

ALTERNATIF TAPAK A

Berdasarkan kriteria, maka tapak terpilih alternatif B



Konsep Analisis Tapak

Masukan

Analisis dan Tanggapan

TUJUAN

- Untuk mendapatkan penataan tapak dengan Mengoptimalkan penggunaan potensi Lingkungan serta memperhatikan aspek-aspek Kelestarian lingkungan.

Latar BELAKANG

- Memperhatikan sirkulasi dan pencapaian
- Sirkulasi dalam tapak dan pejalan kaki
- Pemenuhan kebutuhan utilitas
- Mewujudkan sudut pandang bangunan yang baik


KRITERIA

- Situasi Lingkungan
- Polusi dan Suara
- Sirkulasi dan Pencapaian
- Utilitas Kota
- Batasan Lahan
- View dan Penempatan Bangunan
- Iklim, Cuaca dan Orientasi


Eksisting




Zoning

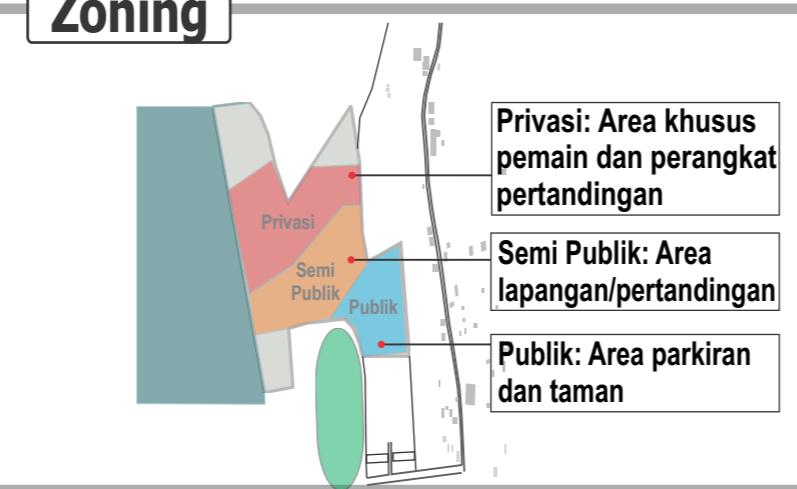


Orientasi Matahari

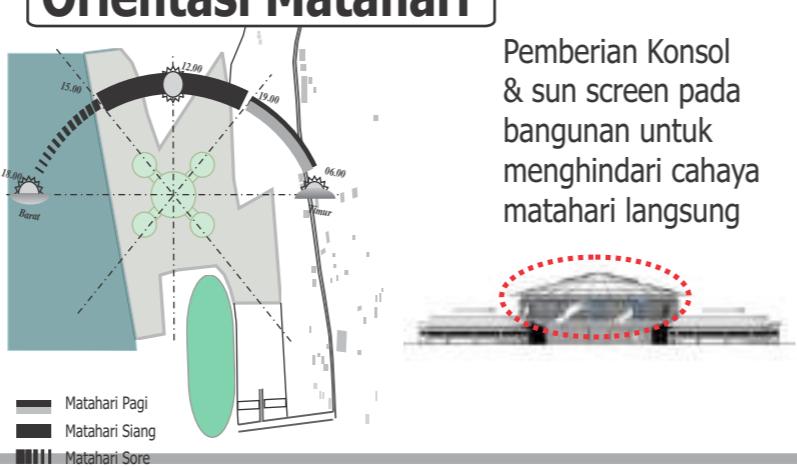


Sirkulasi dan Pencapaian

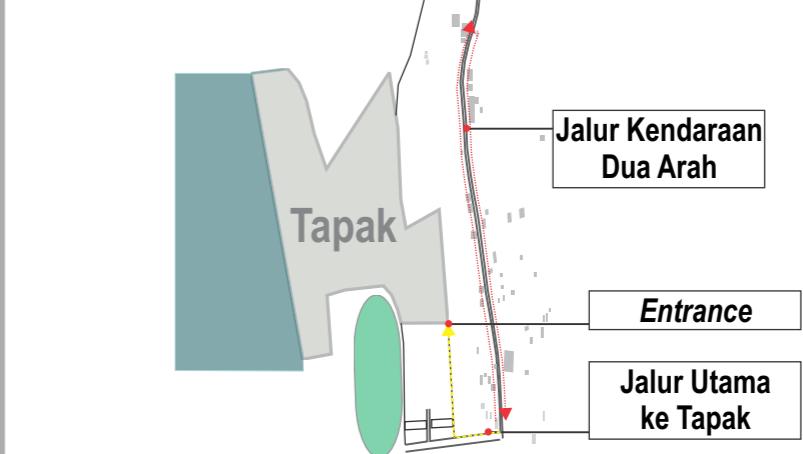

Kebisingan

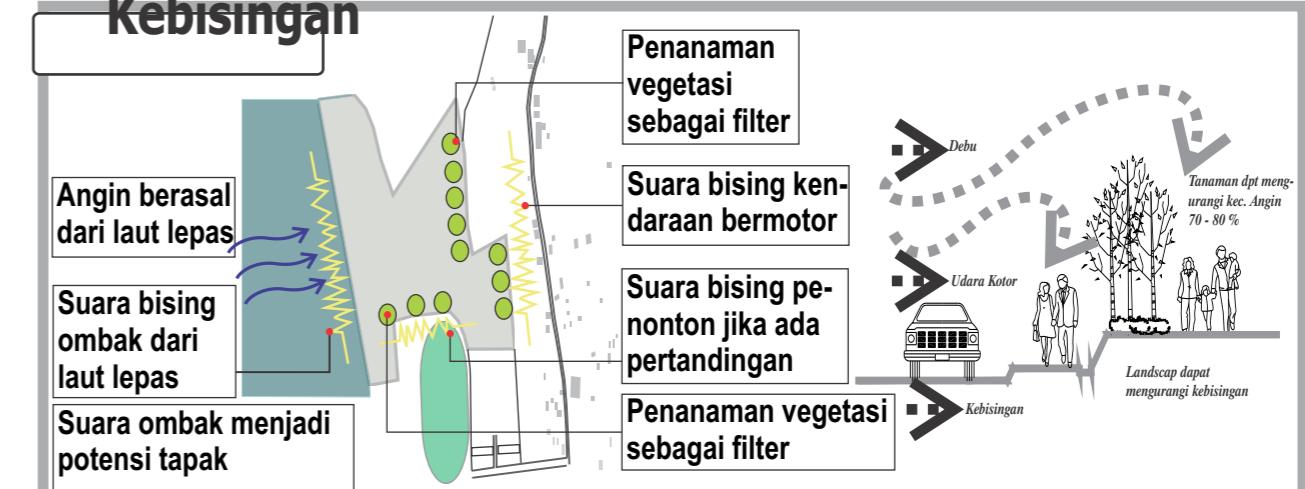

Utilitas

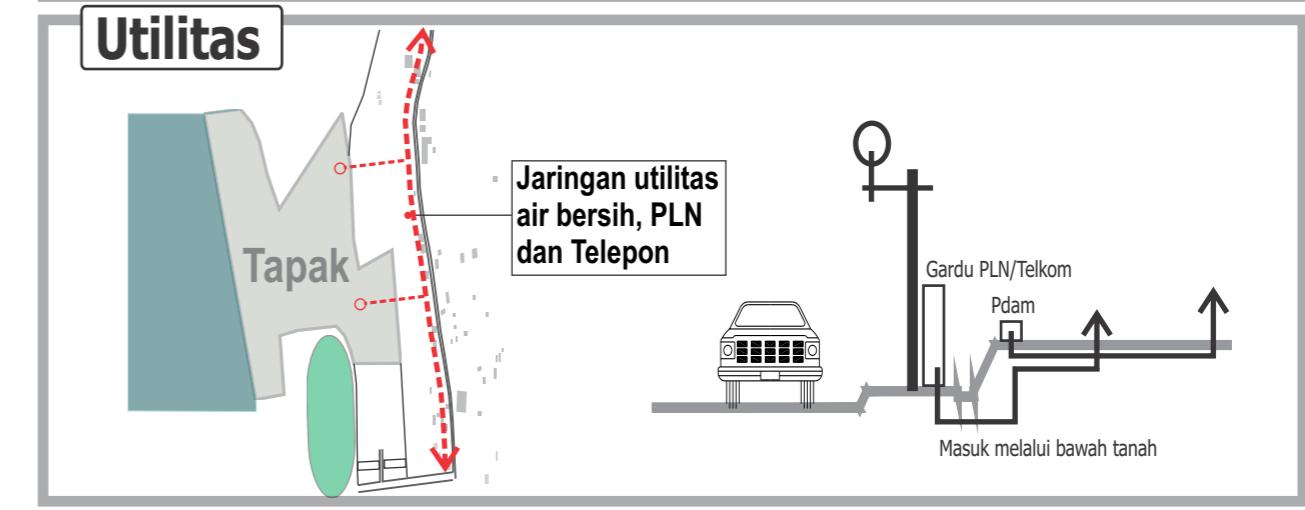

Konsep Utilitas Bangunan

Masukan

Tujuan

- Untuk mendapatkan sistem kelengkapan bangunan yang sesuai dan dapat membantu kelancaran aktifitas dalam bangunan


Latar Belakang

- Existing Condition
- Lokasi
- Aktifitas dalam bangunan
- Keamanan dan kenyamanan pengunjung dan pengelola
- Bentuk dan struktur bangunan
- Sarana dan utilitas kota

Kriteria

- Penghawaan
- Pencahayaan
- Plumbing
- Keamanan bangunan
- Mekanikal dan elektrikal
- Penanganan sampah
- Penangkal Petir
- Keamanan

Analisis dan Tanggapan

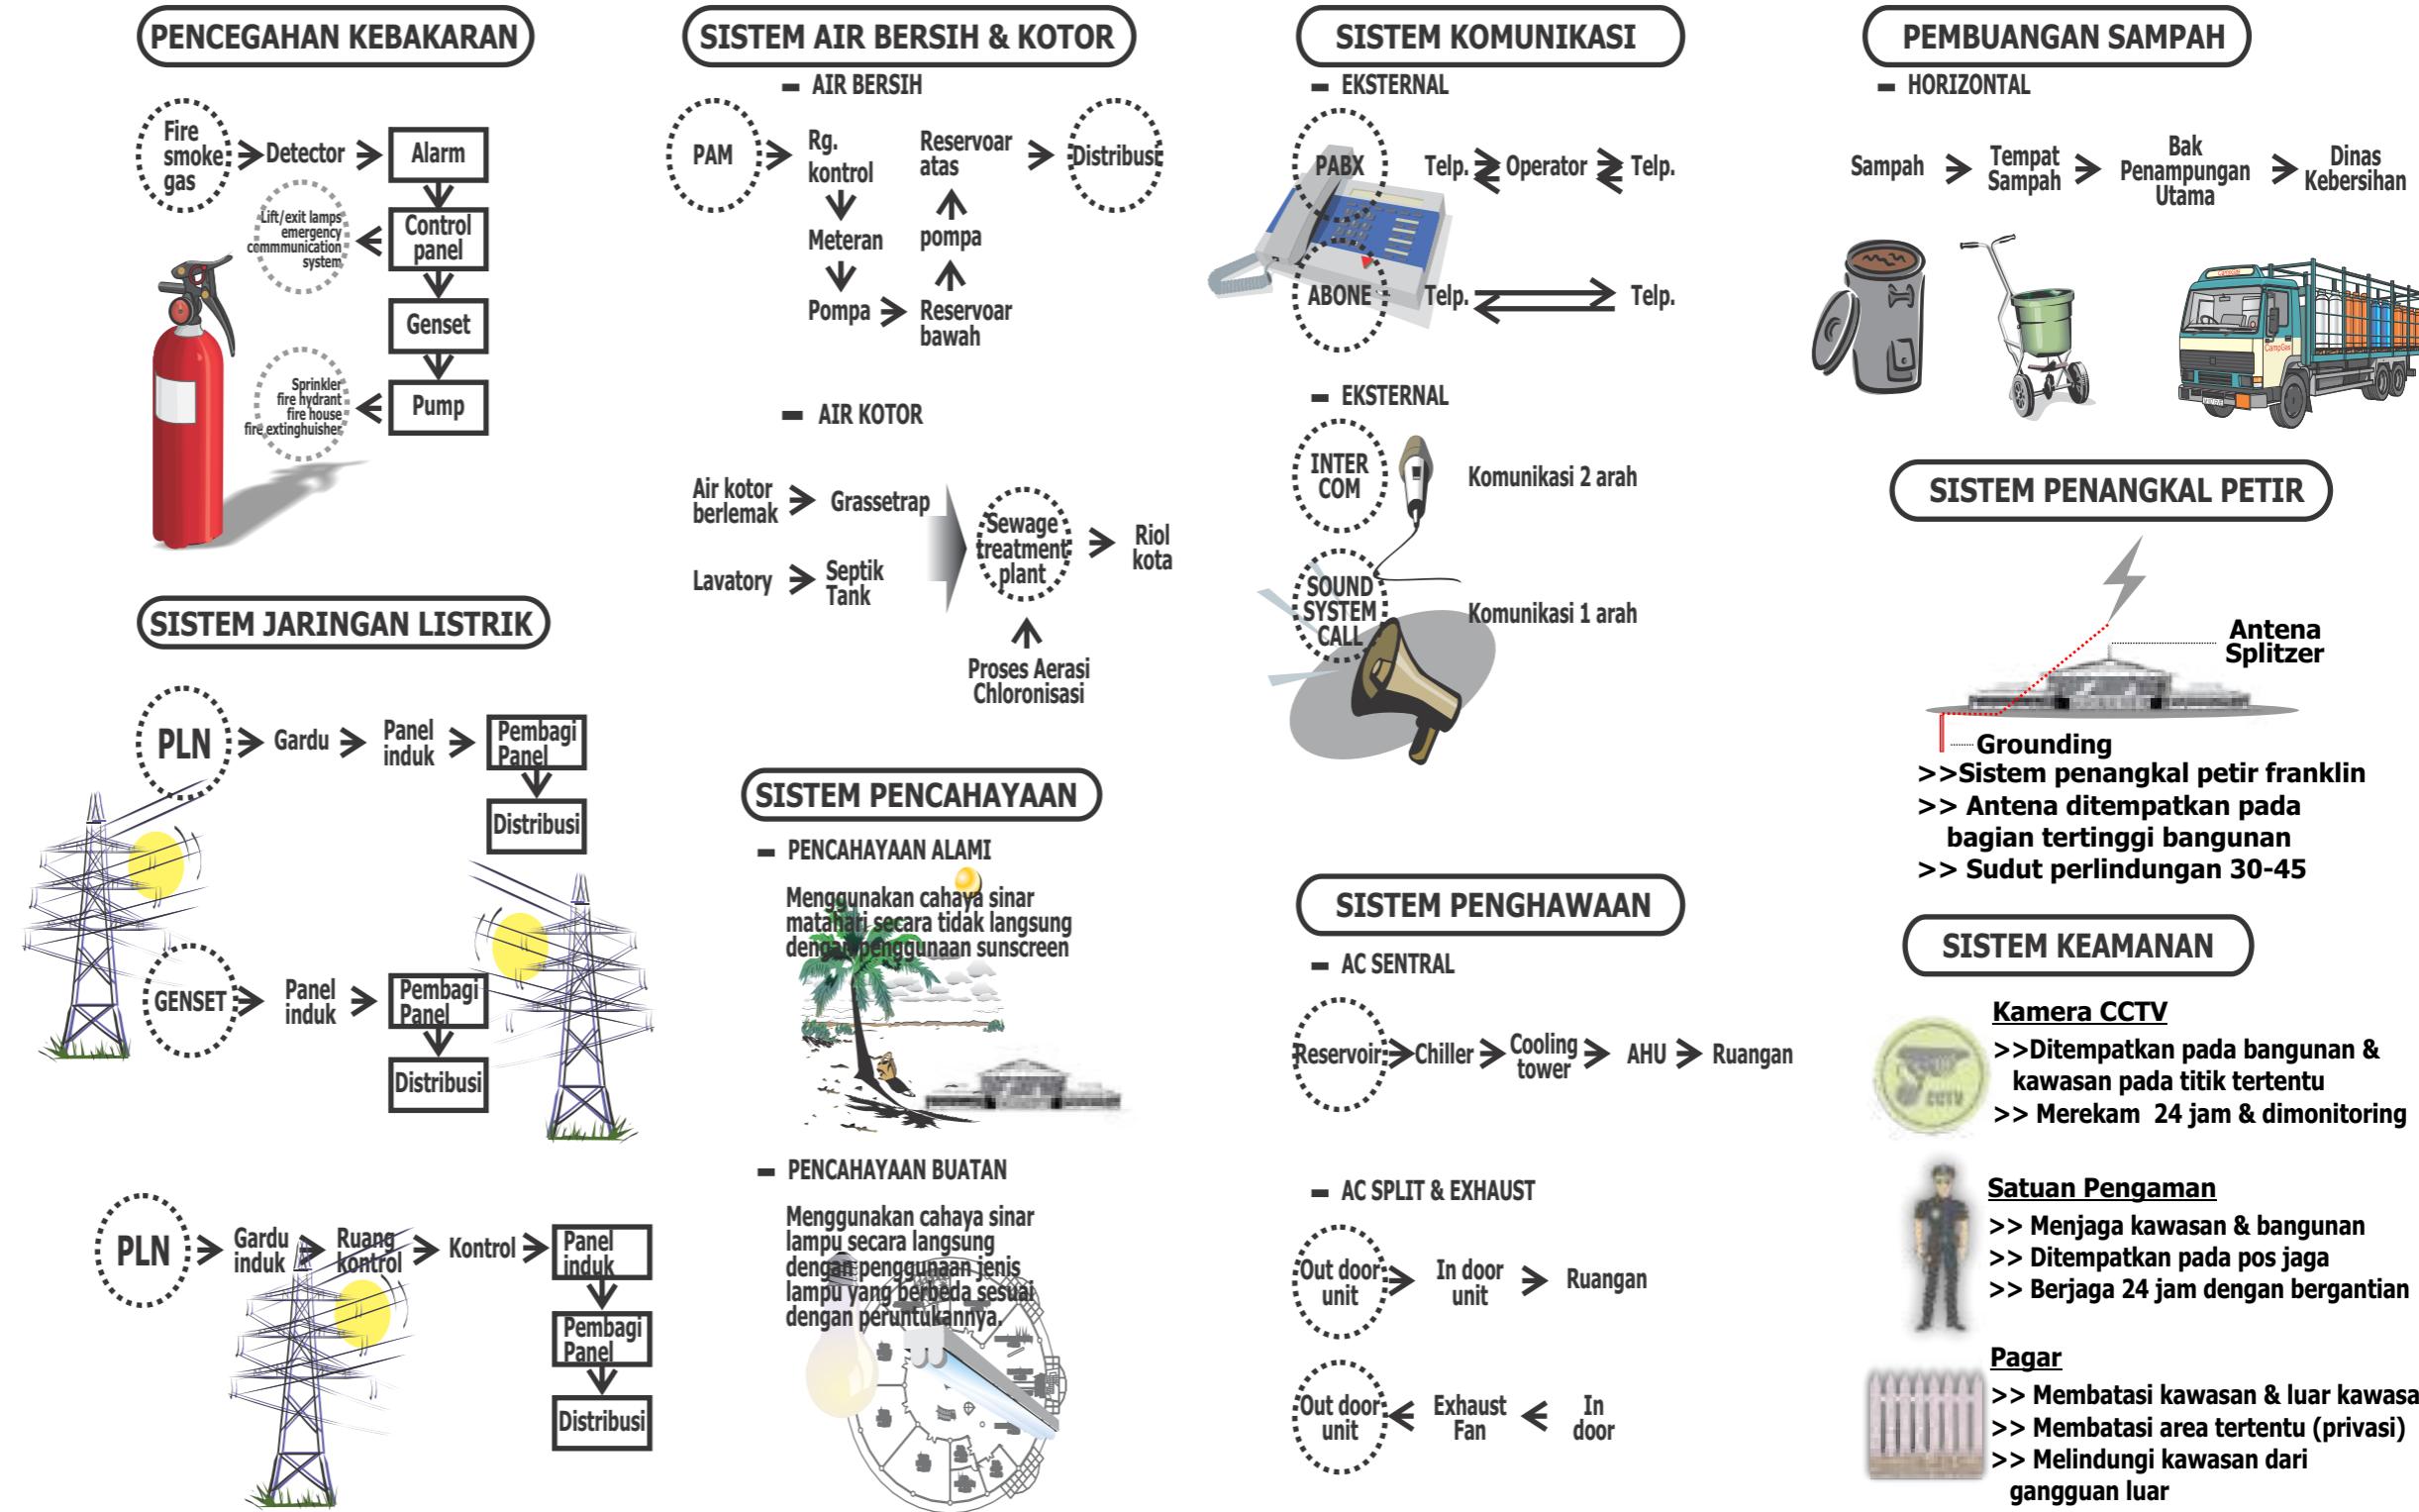

Konsep Tata Ruang Luar

Masukan

TUJUAN

- Untuk mendapatkan penataan ruang luar yang sesuai dengan kondisi tapak dan penampilan bangunan sehingga lebih menambah keindahan bangunan serta mendukung segala aktivitas

Latar Belakang

- Bagaimana agar penataan lansekap yang masuk dalam elemen soft space dapat menambah indah penampilan bangunan
- Bagaimana agar seluruh elemen hard space dapat mendukung segala aktivitas yang ada di dalam kawasan
- Bagaimana agar street furniture (perabot jalan) yang ada dapat mendukung aktivitas yang ada dan menjadikan penampilan bangunan tampak indah

KRITERIA


- Softscape
- Hardscape
- Street Furniture

Analisis dan Tanggapan

SOFT MATERIAL



FUNGSI
- unsur estetika, pengarah sirkulasi sebagai "path" dalam perancangan jalur
- pembentuk tata hijau & landmark
PERLETAKAN
- sepanjang pembatas fisik, selasar, jalan kompleks

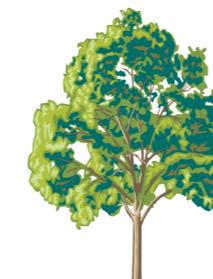

KIARA PAYUNG

FUNGSI
- Sebagai pelindung
- Sebagai penahan angin dan filtrasi matahari
PERLETAKAN
- sepanjang pembatas fisik, selasar, jalan kompleks



BERINGIN PUTIH

FUNGSI
- Sebagai pelindung
- Sebagai penahan angin dan filtrasi matahari
- Berfungsi mengarahkan sirkulasi
- Sebagai landmark kawasan


LANTANA JUNTAI

FUNGSI
- Sebagai penentu unsur estetika
- Sebagai pembatas fisik
- Sebagai pengarah kawasan
PERLETAKAN
Disepanjang pembatas fisik

RUMPUT MANILA


FUNGSI
- Sebagai penentu unsur estetika
- Sebagai pembatas fisik
- Sebagai pengarah kawasan
PERLETAKAN
Disepanjang pembatas fisik

HARD MATERIAL

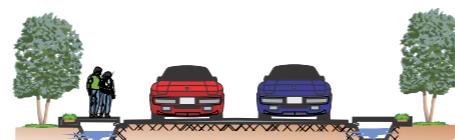

JALAN UTAMA


Jalan masuk dan keluar dari tapak dengan menggunakan jalur untuk memperlancar

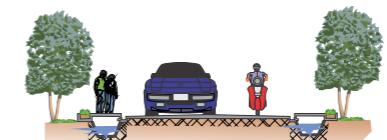

JALAN PRIMER


Jalan utama didalam tapak dibuat satu arah untuk memperlancar sirkulasi pada

STREET FURNITURE

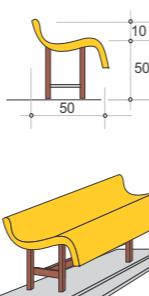


BANGKU TAMAN

Berfungsi sebagai tempat duduk/san tai

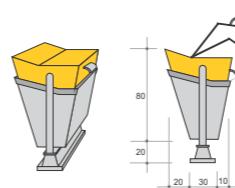

TONG SAMPAH

Berfungsi sebagai tempat pembuangan

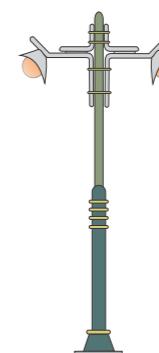


LAMPU TAMAN

Ditempatkan disepanjang jalan masuk ke tapak




KETERANGAN:

- SIRKULASI PEJALAN KAKI
— SIRKULASI KENDARAAN

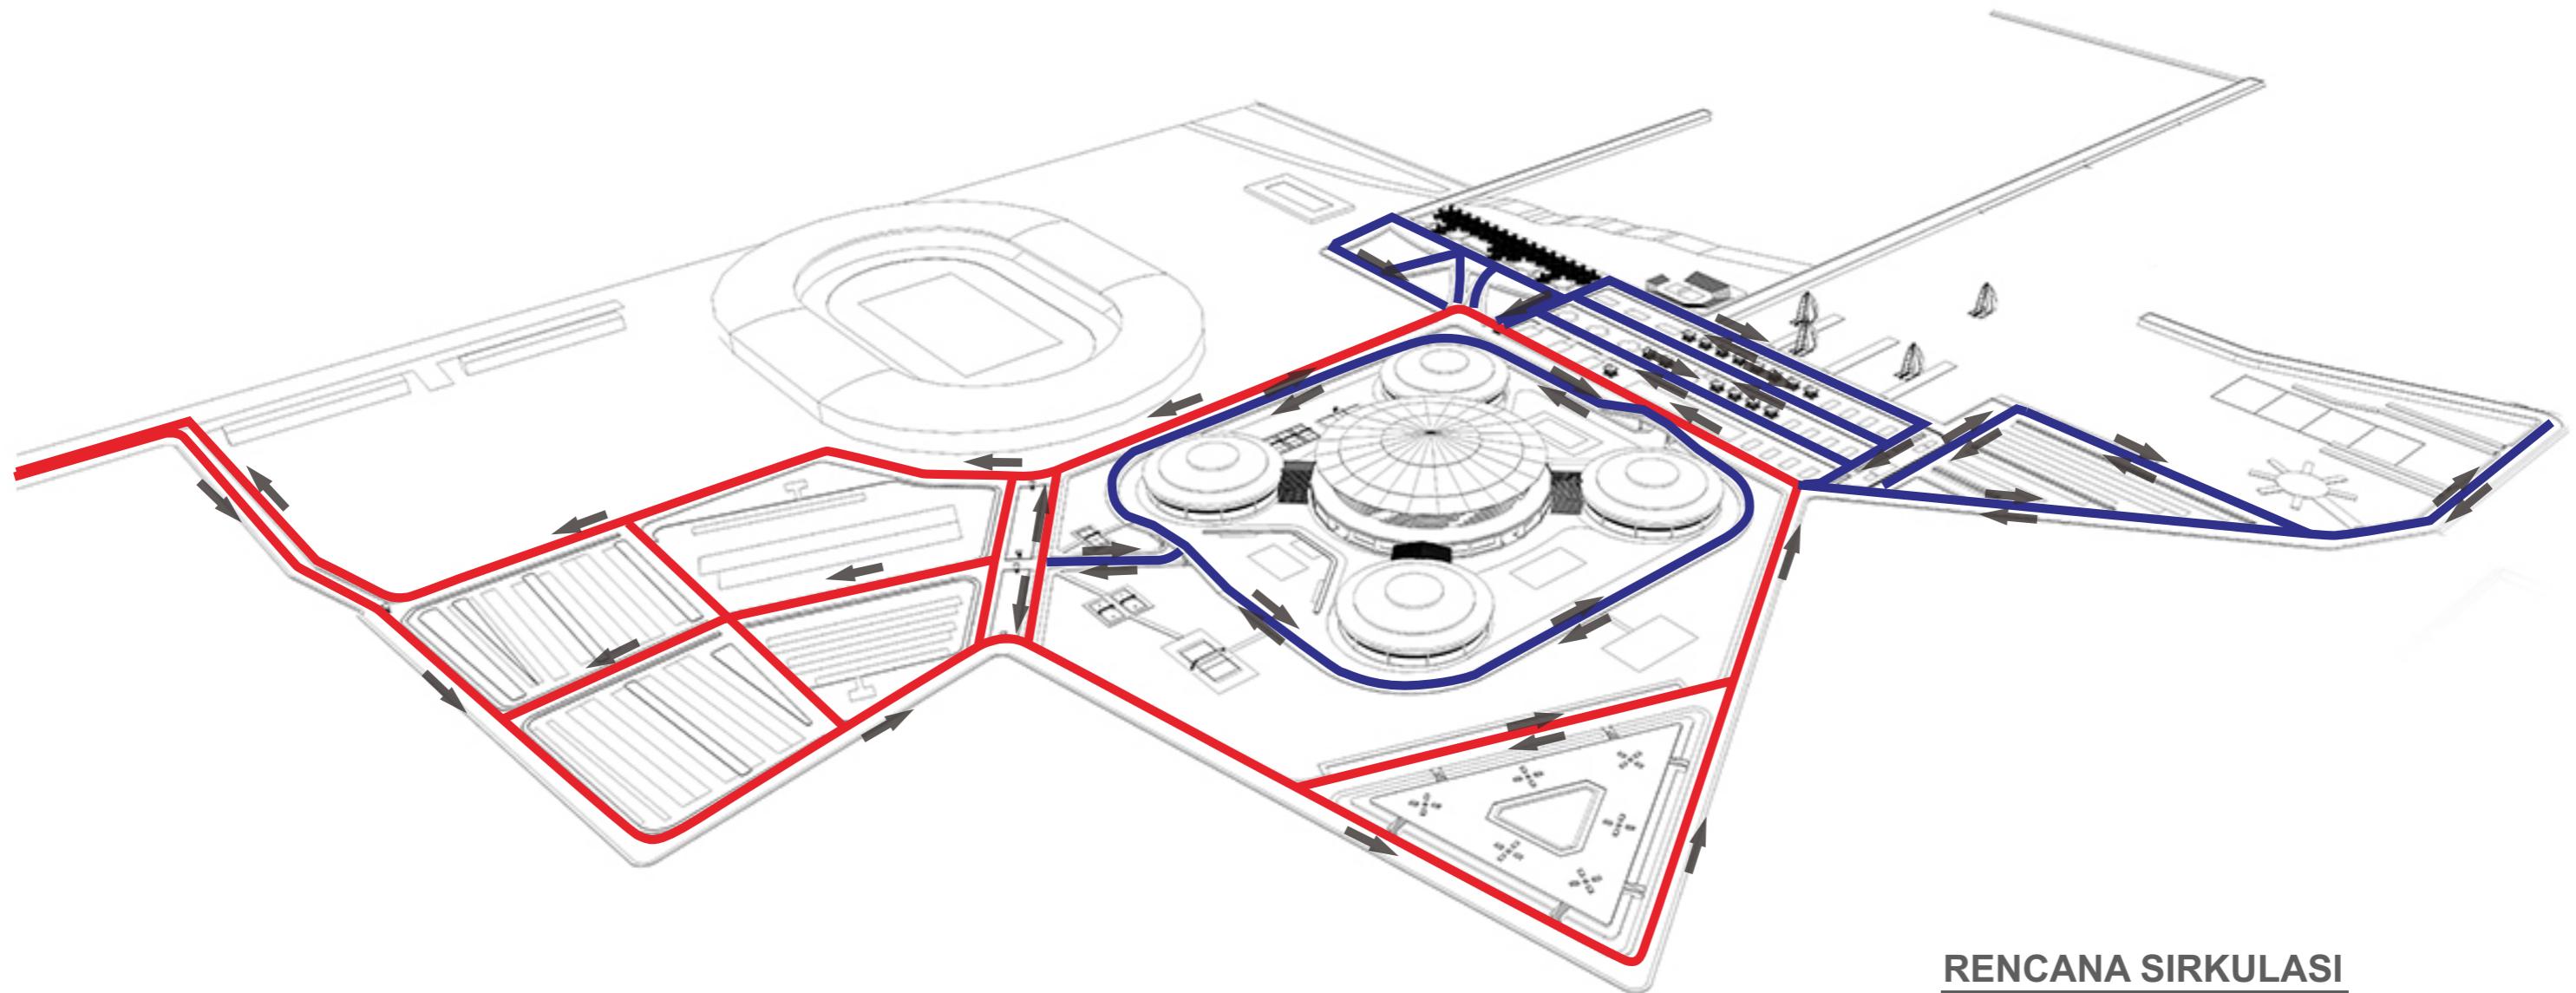**RENCANA SIRKULASI**

KETERANGAN:


- Jalur evakuasi bencana
- Hydrant luar bangunan/
Area mobil damkar
- Hydrant dalam bangunan
- Titik kumpul evakuasi

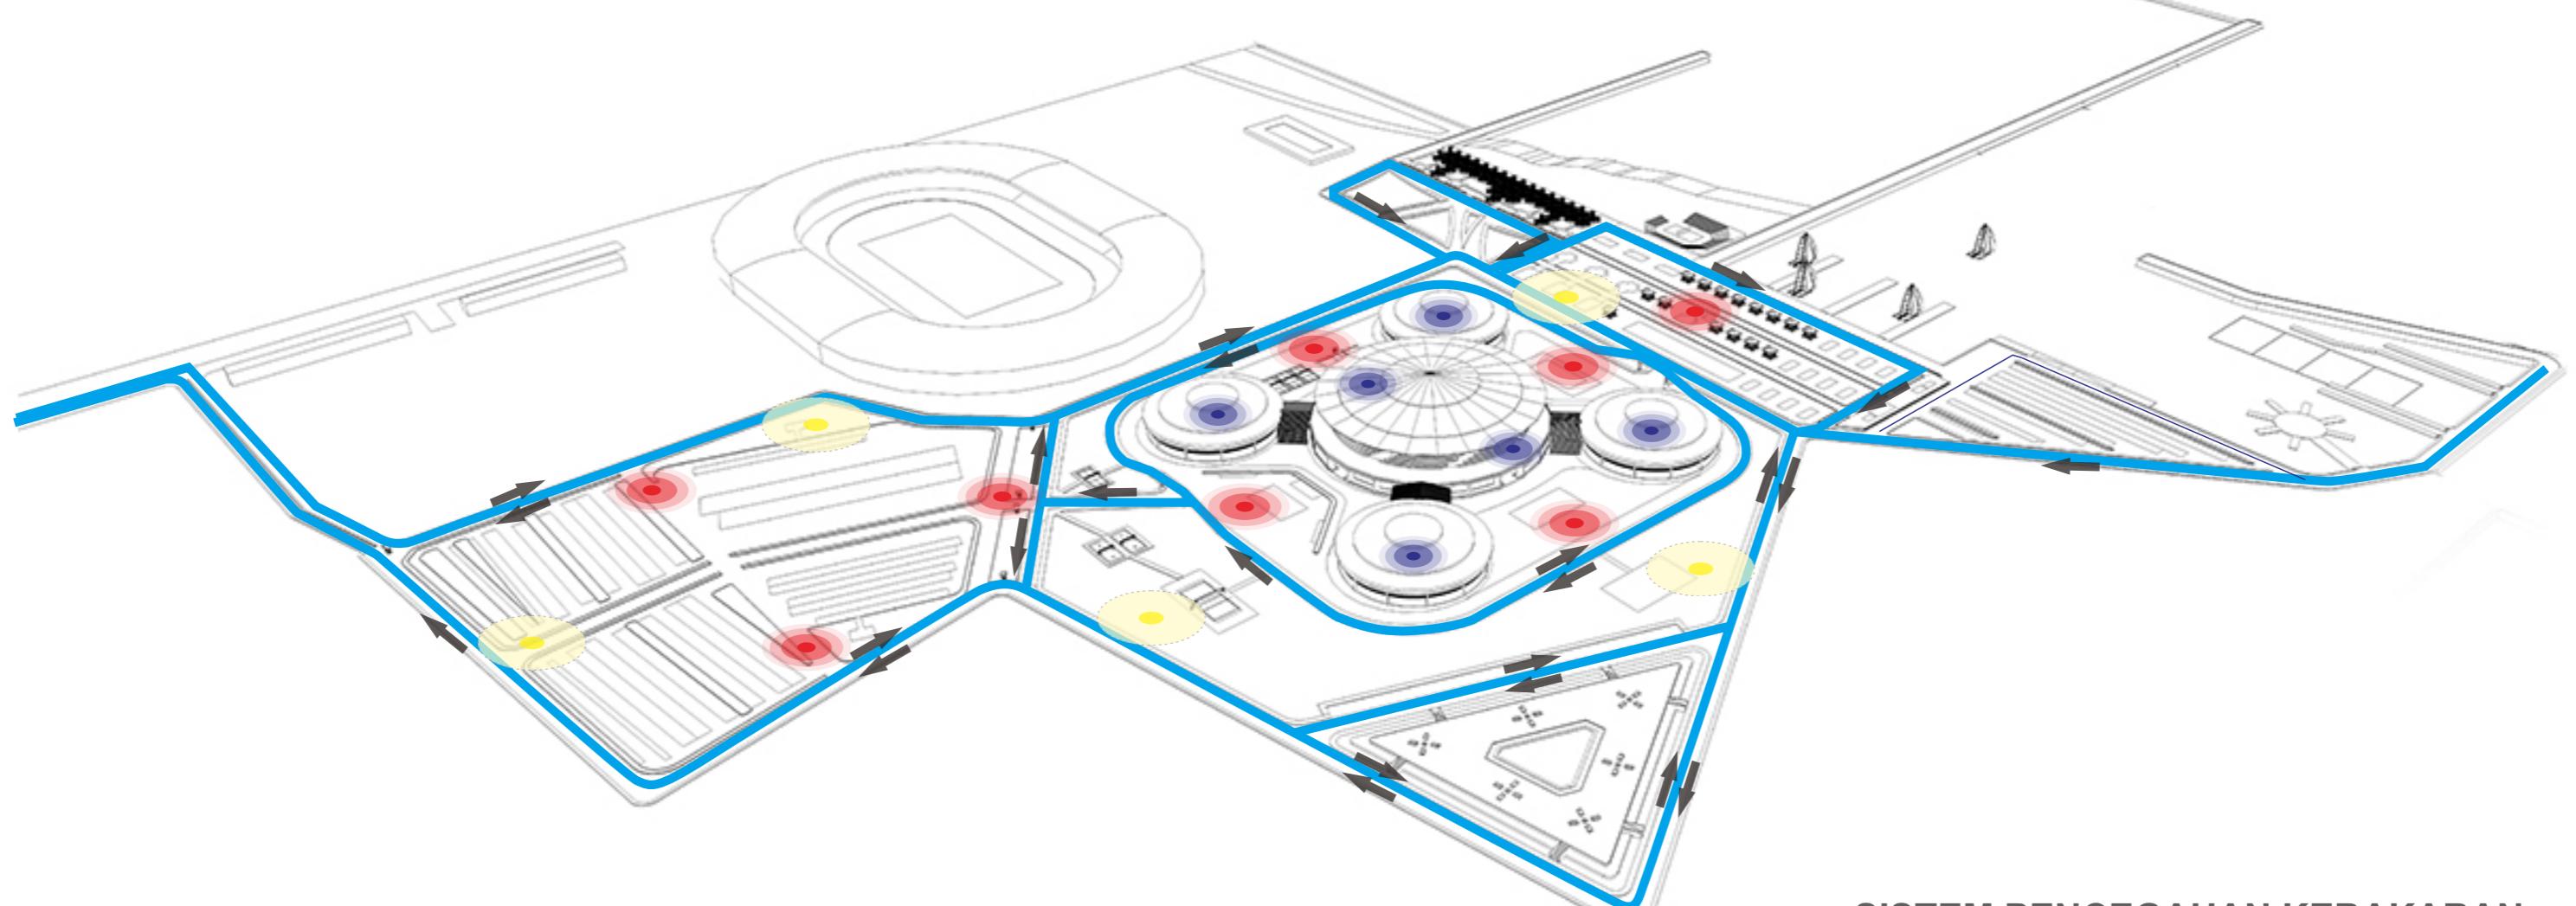

SISTEM PENCEGAHAN KEBAKARAN
DAN MITIGASI BENCANA


KETERANGAN:

- Jalur air bersih
- Jalur air kotor
- Saluran air PDAM
- Reservoir utama
- Reservoir unit

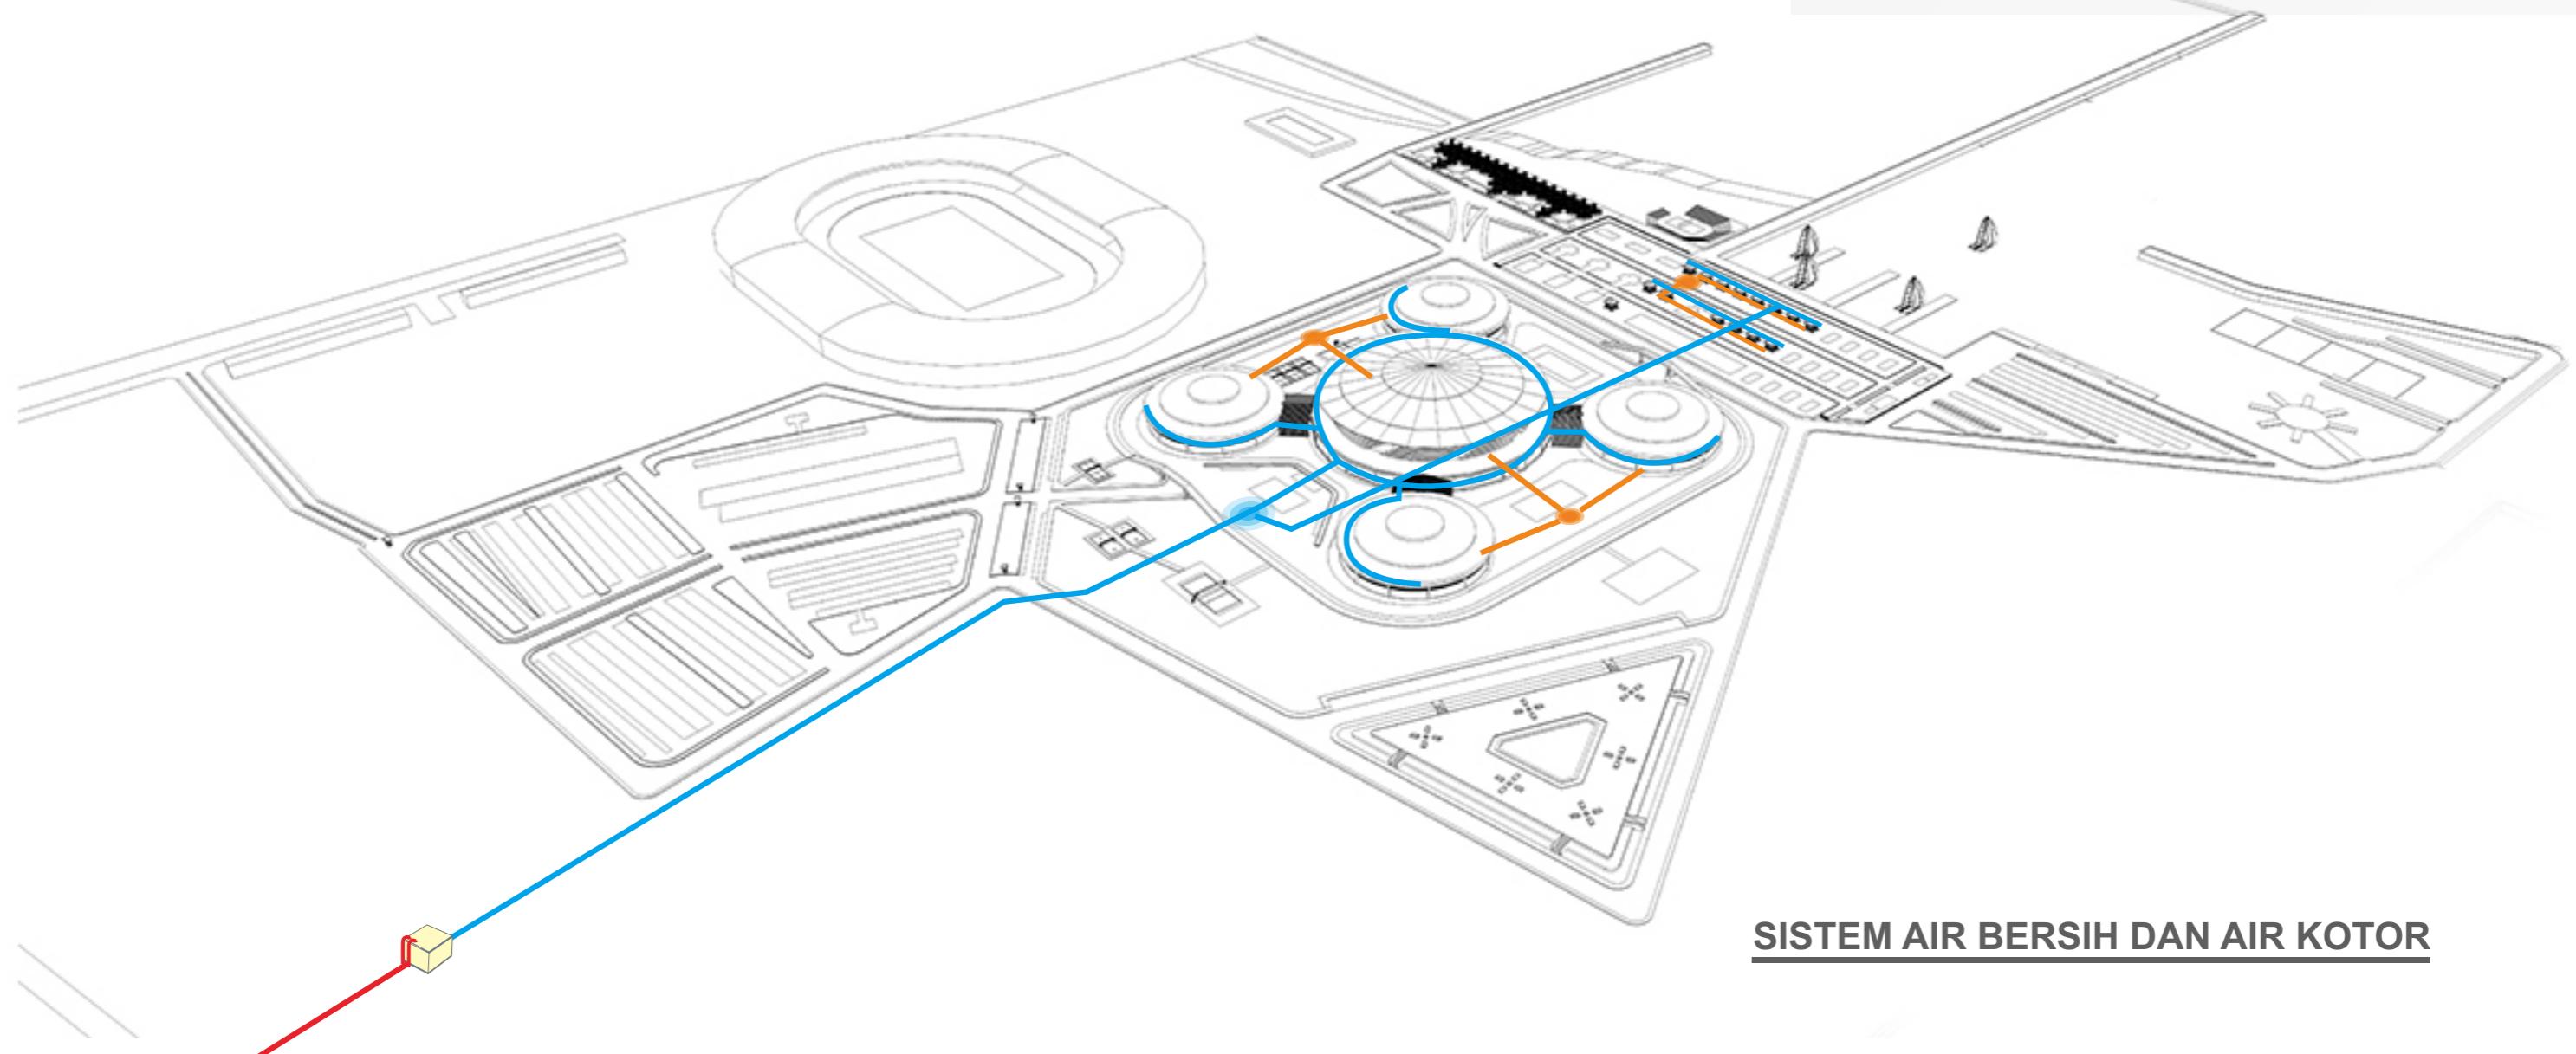

KETERANGAN:


-  Gardu listrik utama
-  Gardu listrik unit
-  Jalur listrik utama
-  Jalur listrik unit
-  Jalur listrik lampu jalan
-  Lampu jalan

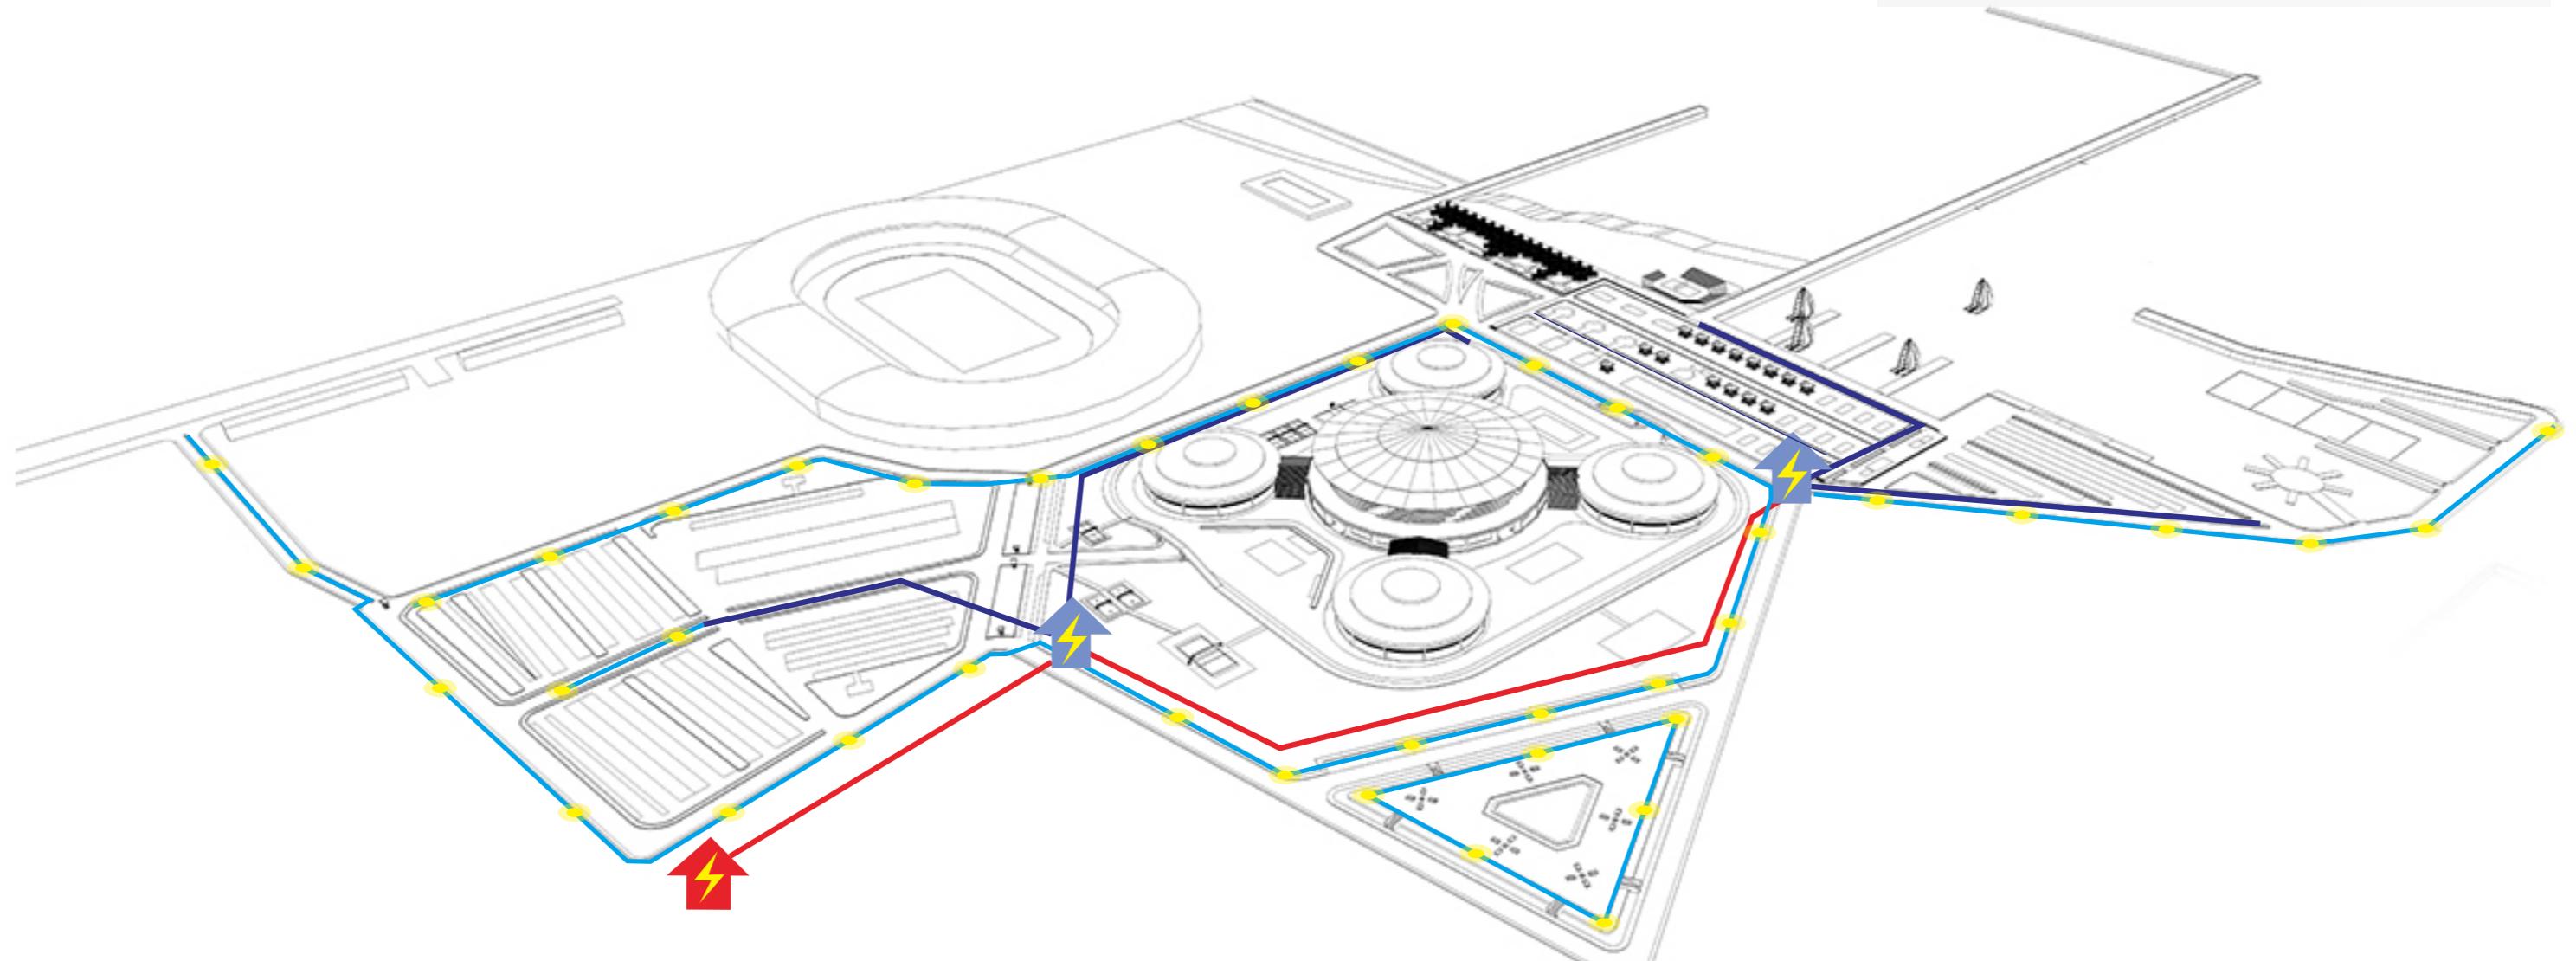


SISTEM MEKANIKAL ELEKTRIKAL

KETERANGAN:


- Jaringan Air Kotor/Sol Padat
- Jaringan Air Kotor/Sol Cair
- Jaringan Air Bersih

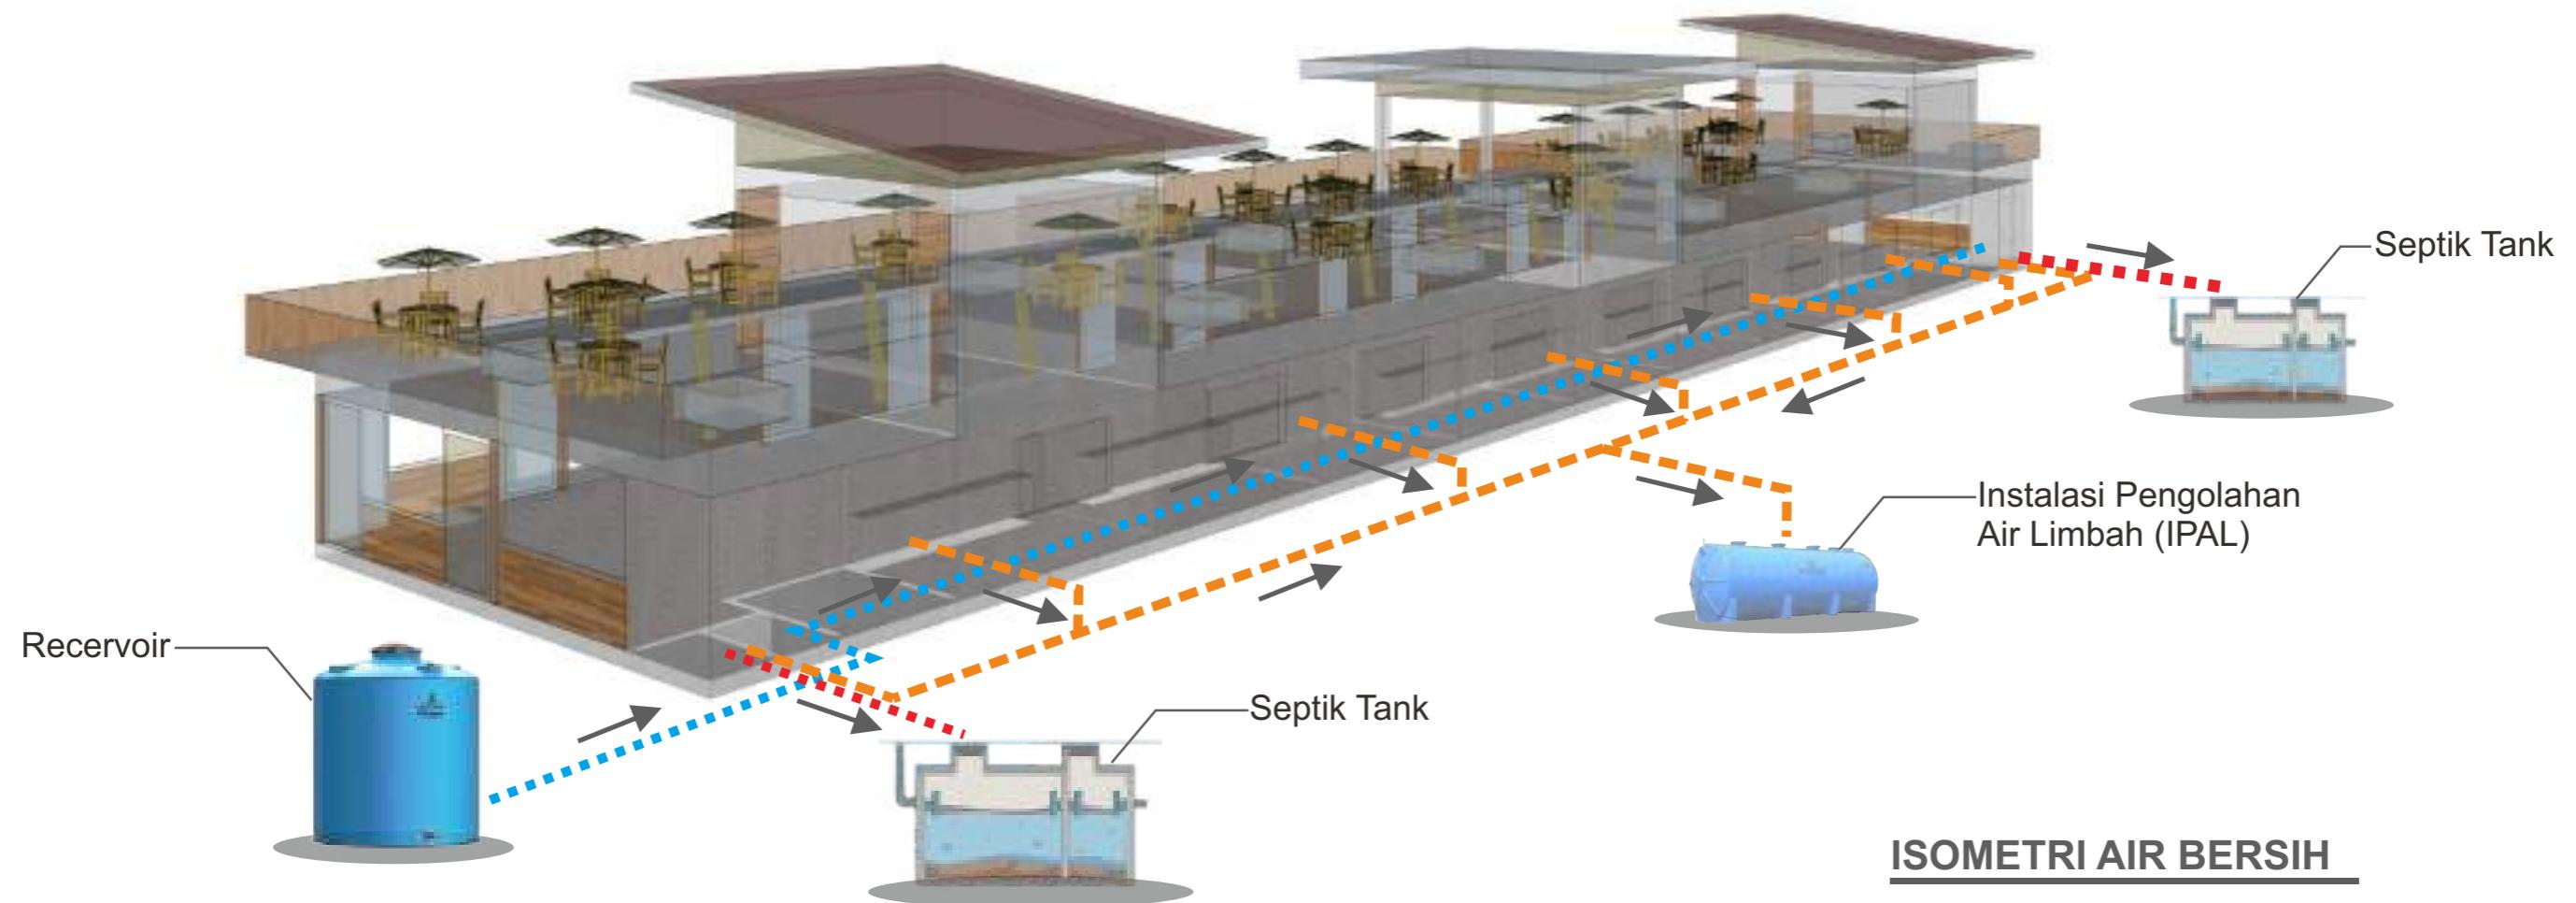


ISOMETRI AIR BERSIH

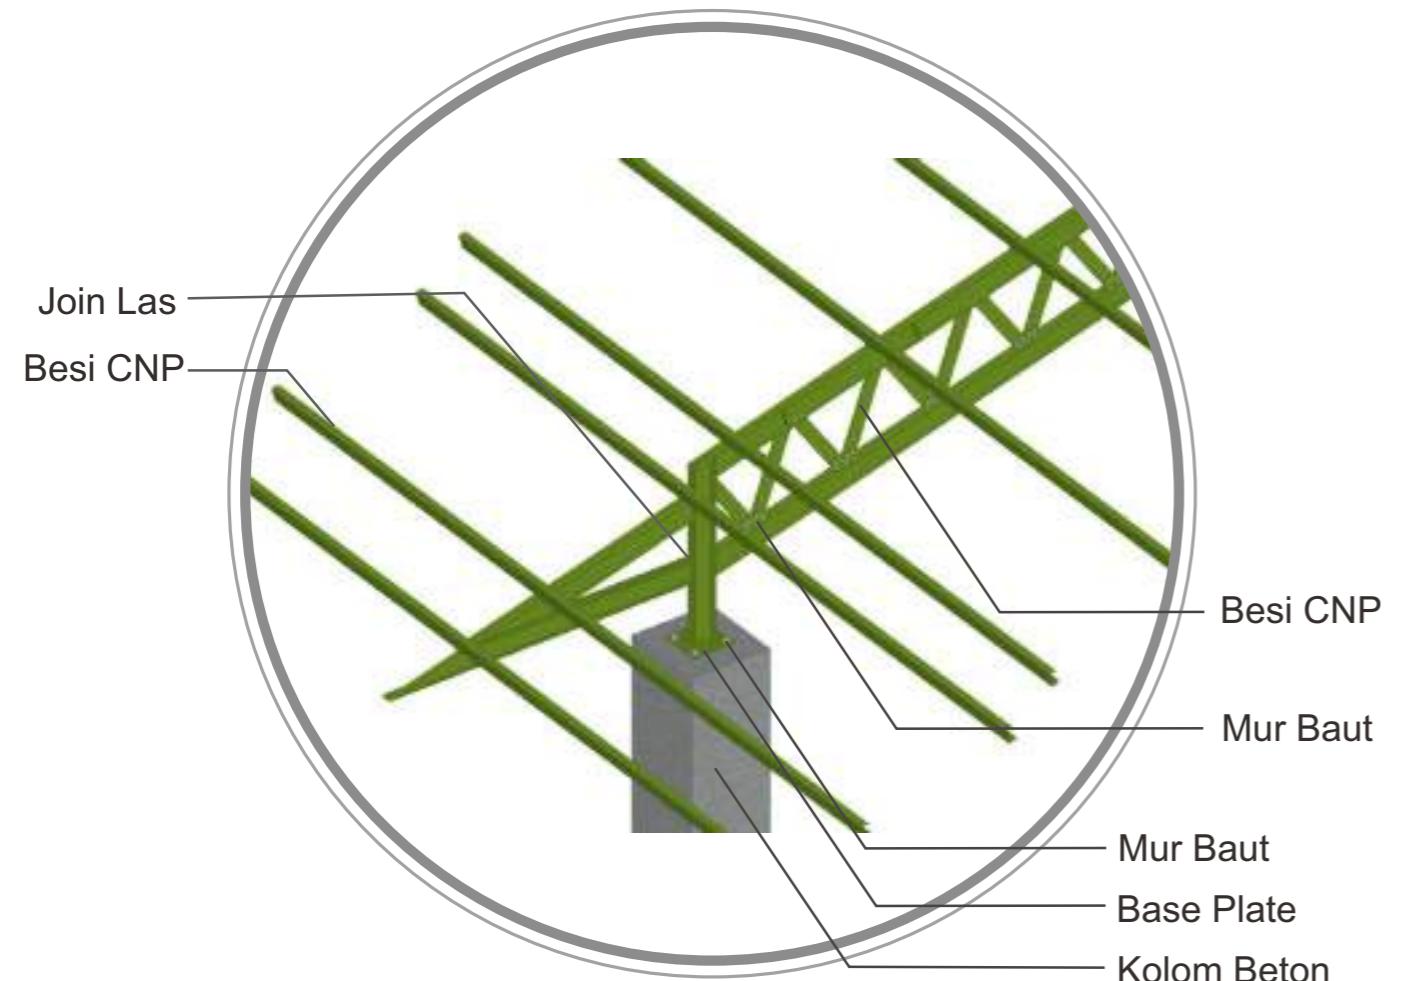

DETAIL RANGKA ATAP

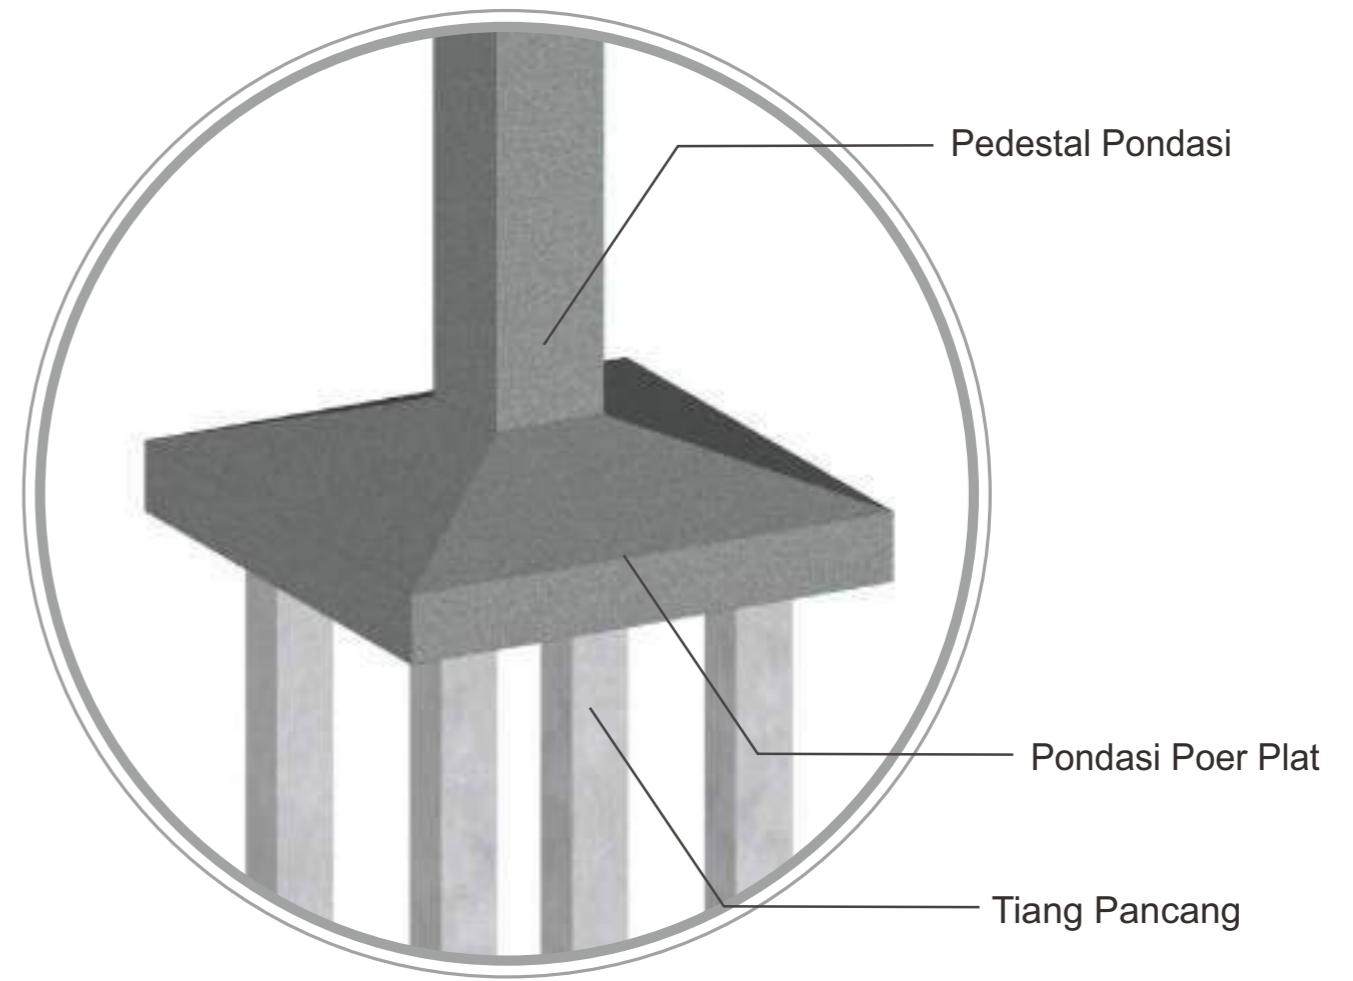


DETAIL PONDASI PANCANG

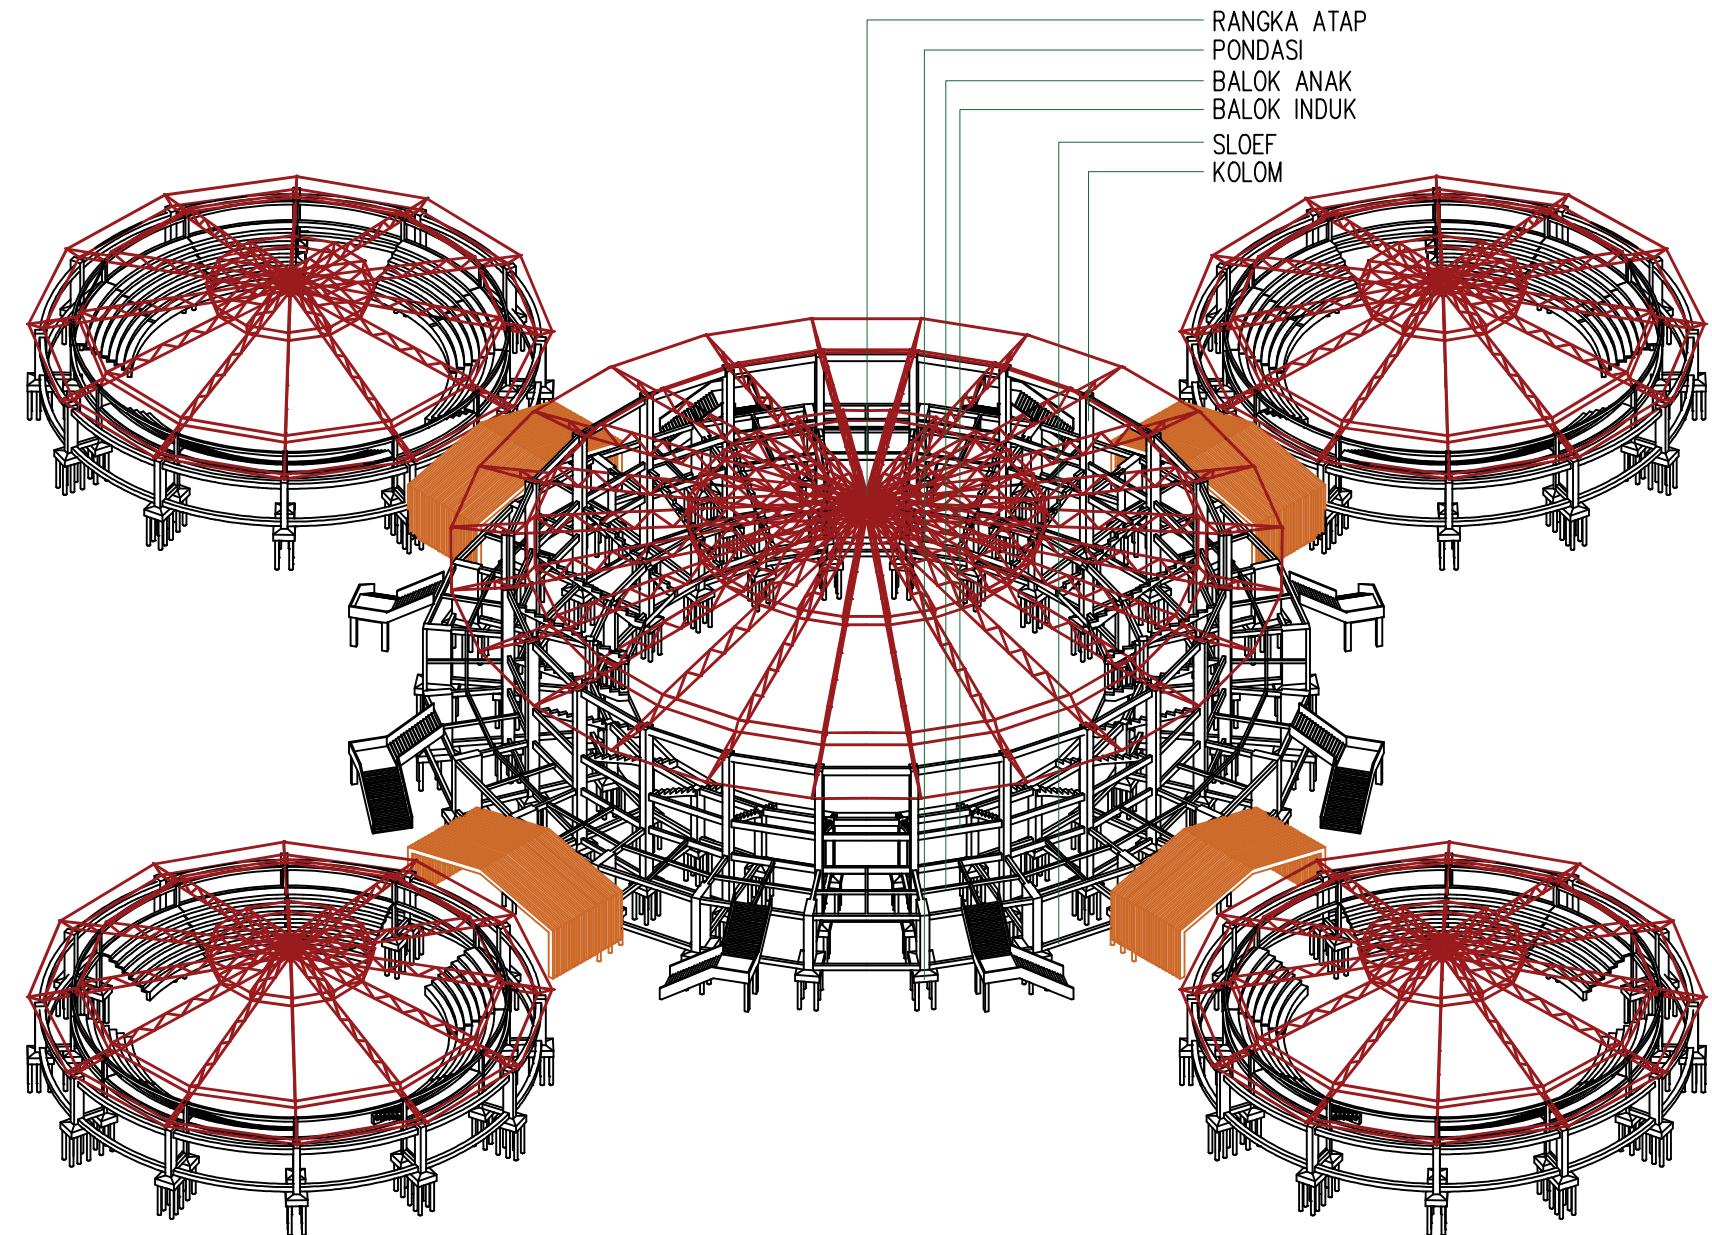


Isometri Struktur
skala 1 : 800

| DEPARTEMEN ARSITEKTUR FAKULTAS TEKNIK UNIVERSITAS HASANUDDIN | STUDIO PERANCANGAN TUGAS AKHIR PERIODE II DESEMBER AKHIR 2020 | DOSEN PEMIMBING Dr. Ir. HARTAWAN, MT Ir. H. MUH. SYAVIR LATIEF, M.Si | MAHASISWA/STB AWAL HIDAYAT | KOMPLEKS OLAHRAGA DAN REKREASI PANTAI BAROMBONG DI MAKASSAR | GAMBAR TAMPAK BANGUNAN UTAMA | SKALA 1 : 800 | NO. LEMBAR | JML. LEMBAR | KETERANGAN |
|--|---|--|-------------------------------|--|---------------------------------|------------------|------------|-------------|------------|
|--|---|--|-------------------------------|--|---------------------------------|------------------|------------|-------------|------------|

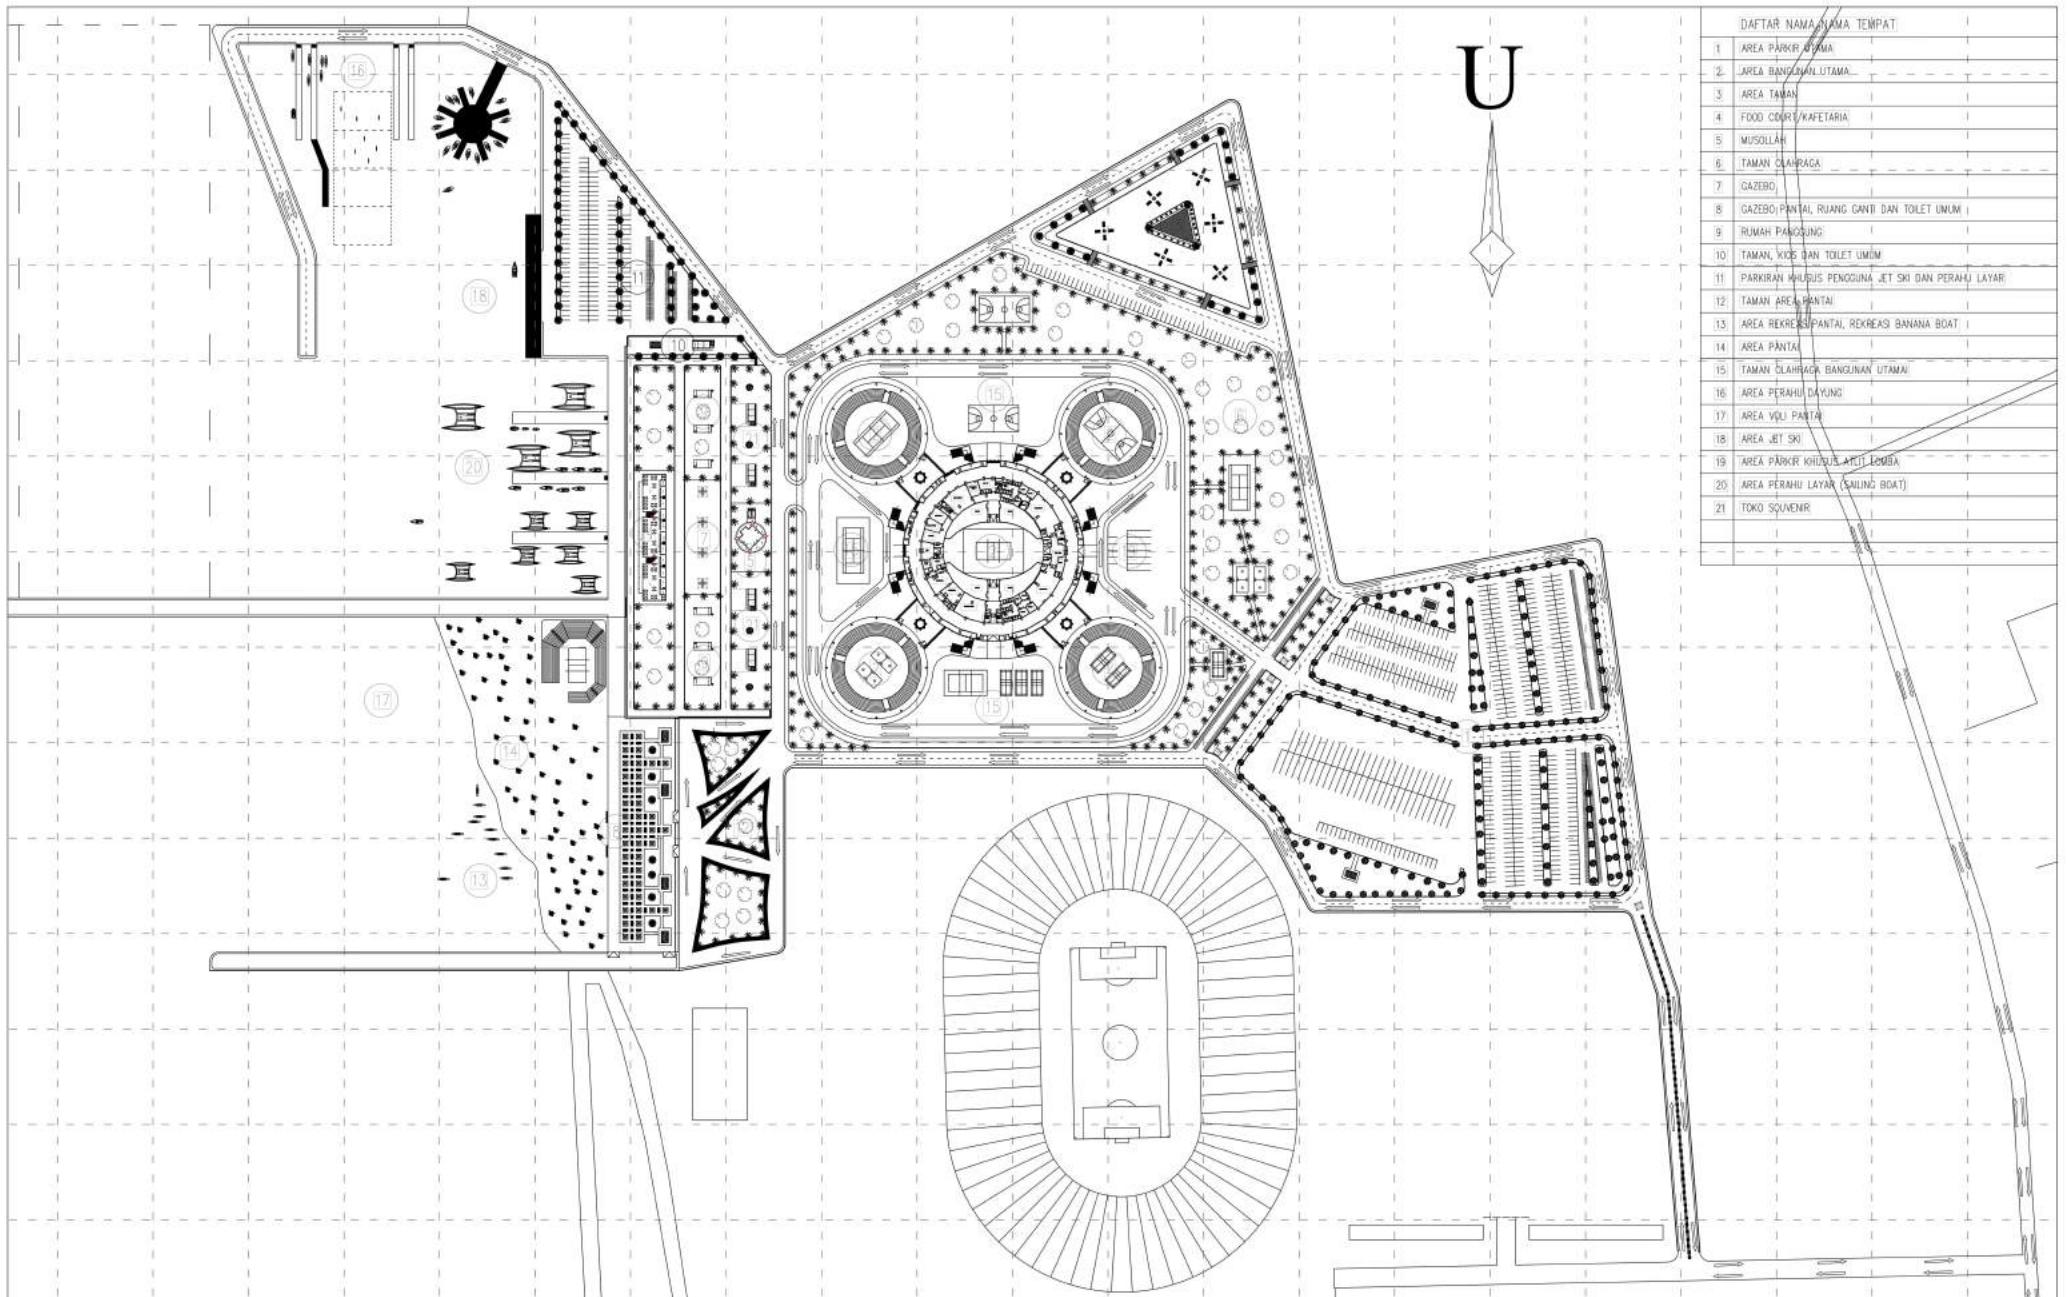


| DEPARTEMEN ARSITEKTUR FAKULTAS TEKNIK UNIVERSITAS HASANUDDIN | STUDIO PERANCANGAN TUGAS AKHIR PERIODE II DESEMBER AKHIR 2020 | DOSEN PEMIMBING Dr. Ir. HARTAWAN, MT Ir. H. MUH. SYAVIR LATIEF, M.Si | MAHASISWA/STB AWAL HIDAYAT | KOMPLEKS OLAHRAGA DAN REKREASI PANTAI BAROMBONG DI MAKASSAR | GAMBAR SITE PLAN | SKALA 1 : 2650 | NO. LEMBAR | JML. LEMBAR | KETERANGAN |
|--|---|--|-------------------------------|--|---------------------|-------------------|------------|-------------|------------|
|--|---|--|-------------------------------|--|---------------------|-------------------|------------|-------------|------------|

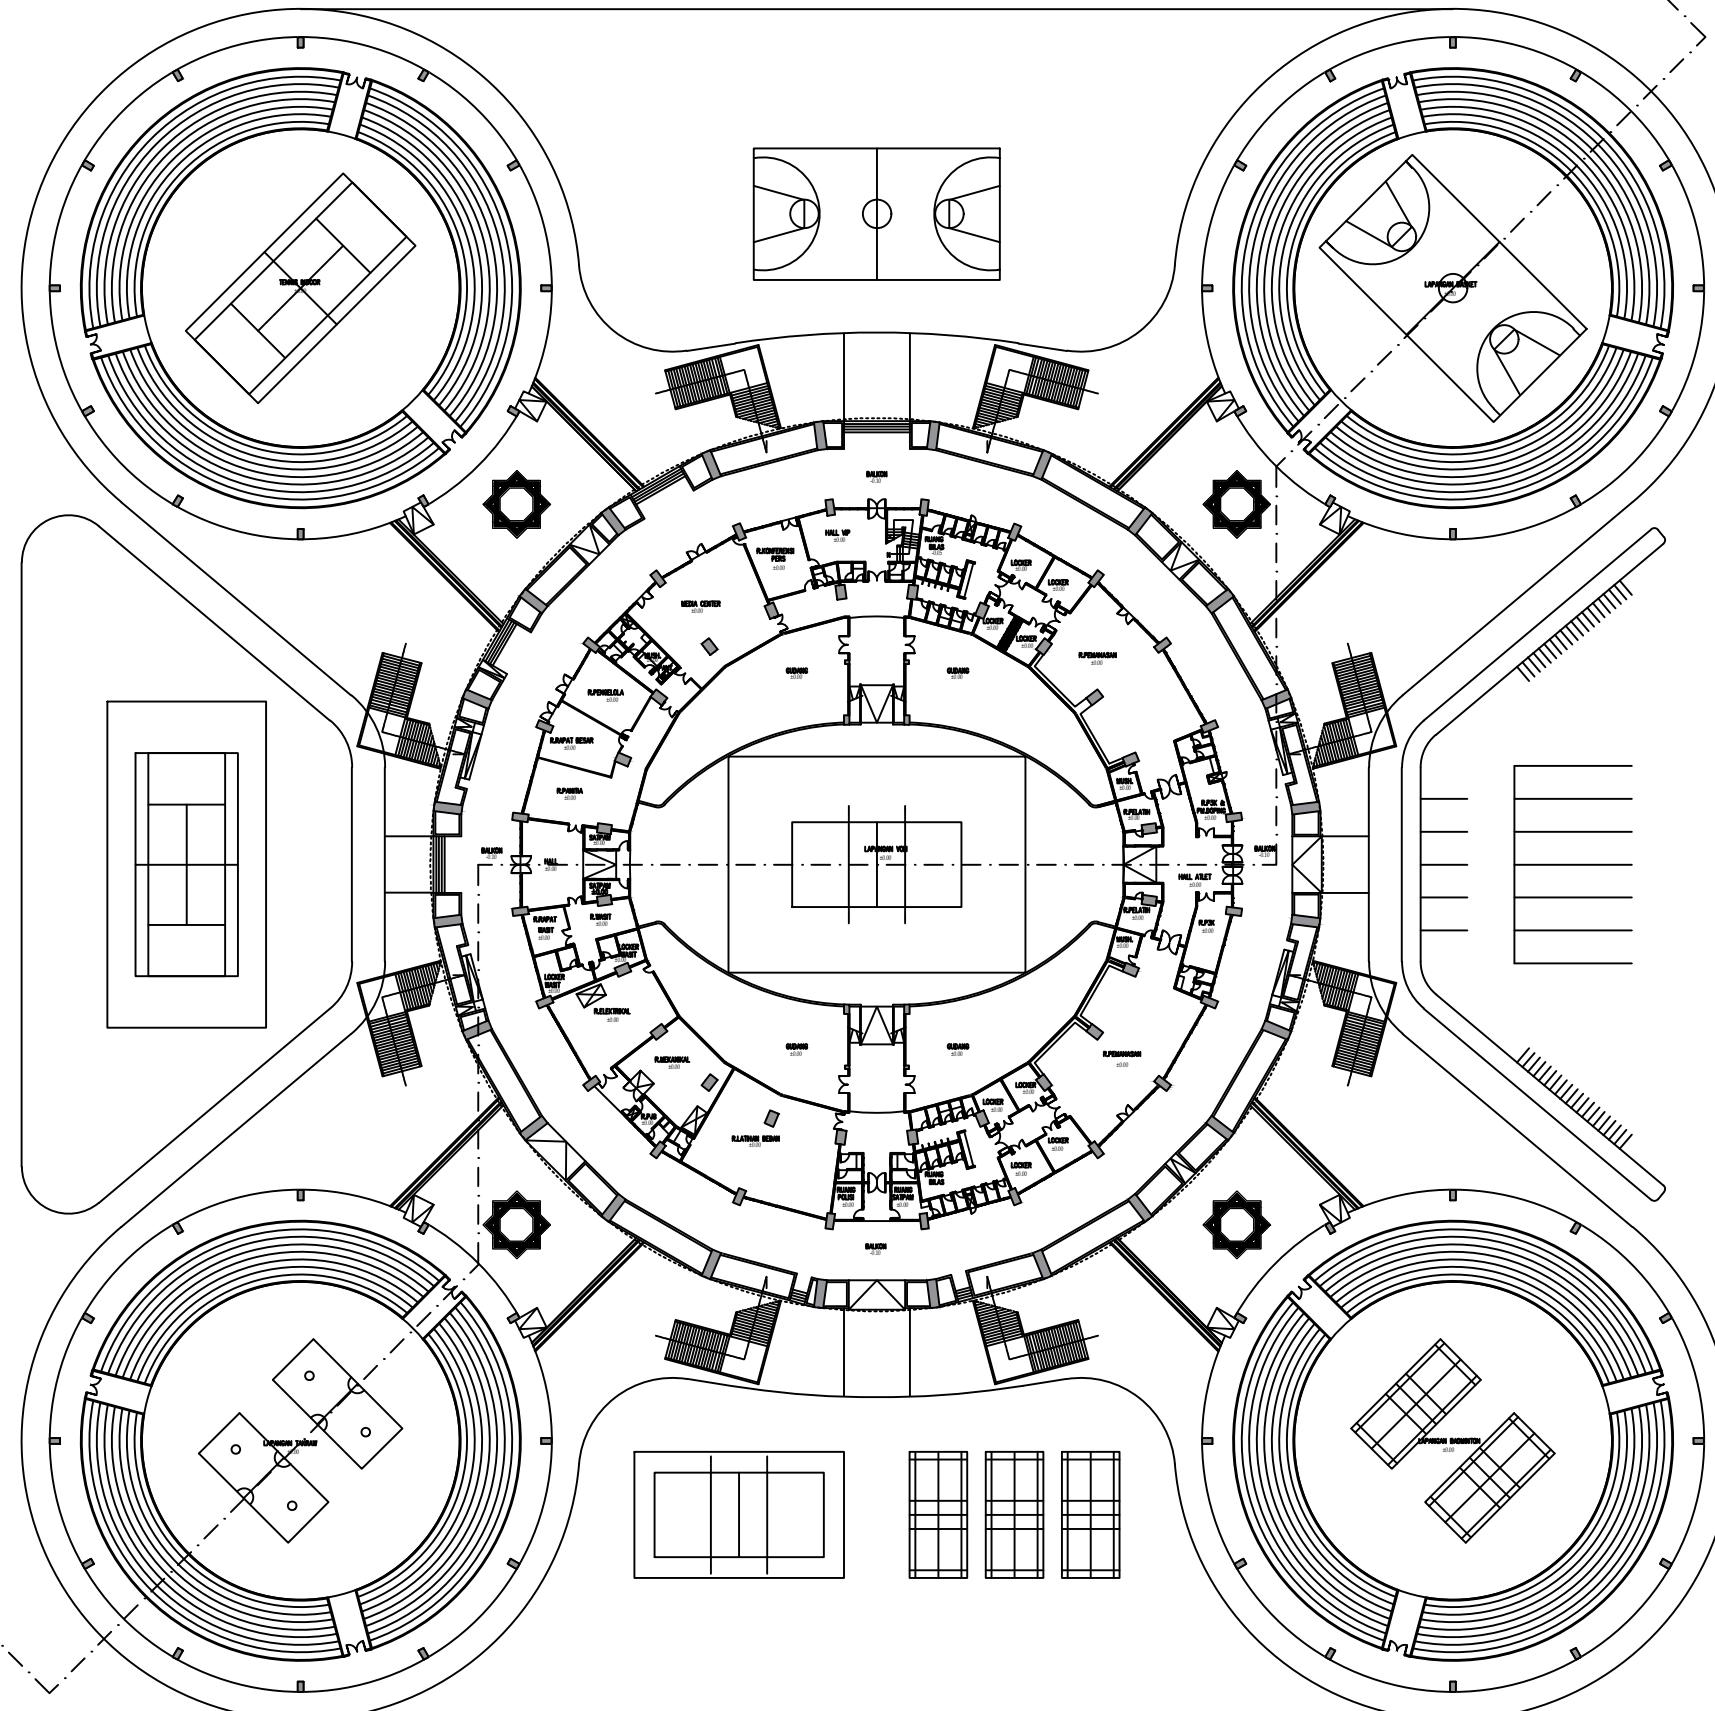


Denah Kompleks
skala 1 : 800

| DEPARTEMEN ARSITEKTUR FAKULTAS TEKNIK UNIVERSITAS HASANUDDIN | STUDIO PERANCANGAN TUGAS AKHIR PERIODE II DESEMBER AKHIR 2020 | DOSEN PEMIMBING Dr. Ir. HARTAWAN, MT Ir. H. MUH. SYAVIR LATIEF, M.Si | MAHASISWA/STB AWAL HIDAYAT | KOMPLEKS OLAHRAGA DAN REKREASI PANTAI BAROMBONG DI MAKASSAR | GAMBAR DENAH KOMPLEKS BANGUNAN UTAMA | SKALA 1 : 800 | NO. LEMBAR | JML. LEMBAR | KETERANGAN |
|--|---|--|-------------------------------|--|---|------------------|------------|-------------|------------|
|--|---|--|-------------------------------|--|---|------------------|------------|-------------|------------|

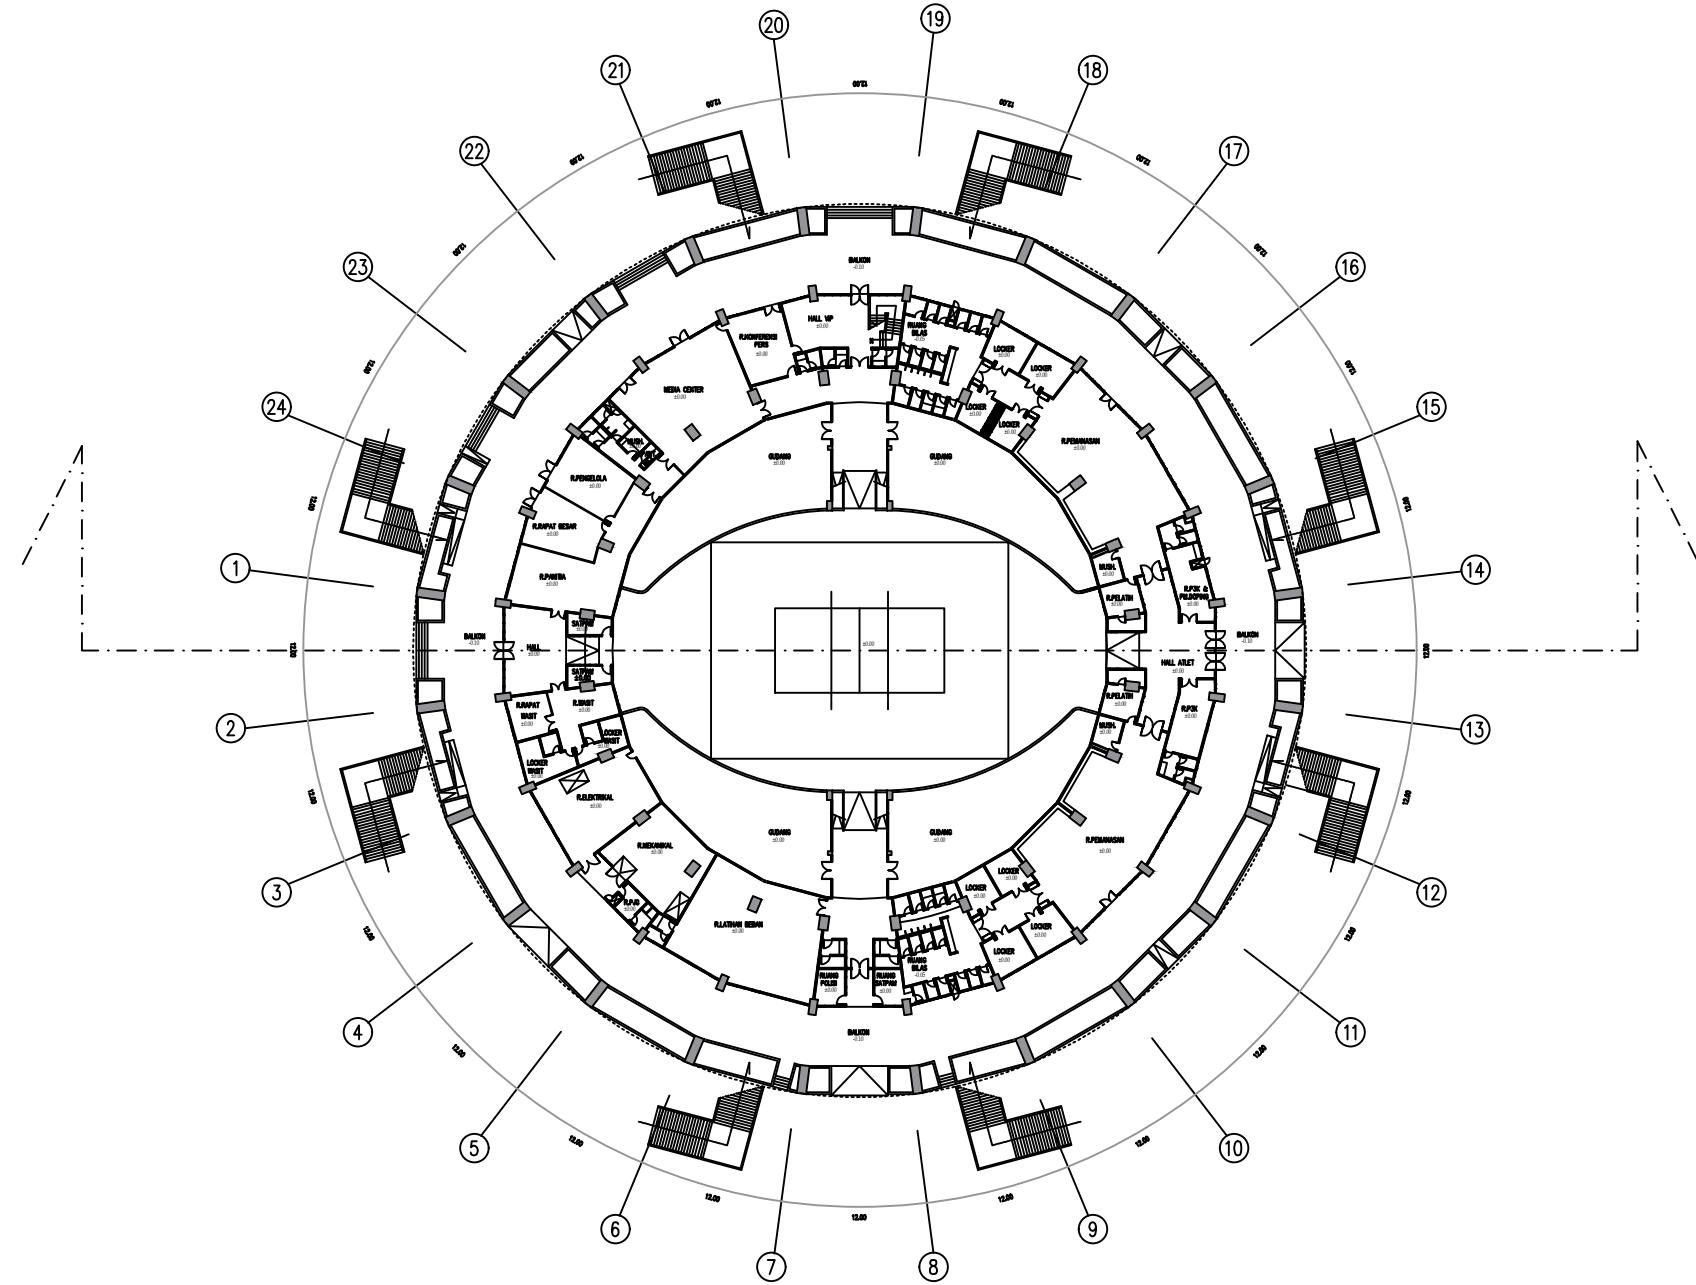


Denah Lt. 1
skala 1 : 800

| DEPARTEMEN ARSITEKTUR FAKULTAS TEKNIK UNIVERSITAS HASANUDDIN | STUDIO PERANCANGAN TUGAS AKHIR PERIODE II DESEMBER AKHIR 2020 | DOSEN PEMIMBING Dr. Ir. HARTAWAN, MT Ir. H. MUH. SYAVIR LATIEF, M.Si | MAHASISWA/STB AWAL HIDAYAT | KOMPLEKS OLAHRAGA DAN REKREASI PANTAI BAROMBONG DI MAKASSAR | GAMBAR | SKALA | NO. LEMBAR | JML. LEMBAR | KETERANGAN |
|--|---|--|-------------------------------|--|----------------------------------|---------|------------|-------------|------------|
| | | | | | DENAH LANTAI 1 BANGUNAN UTAMA | 1 : 800 | | | |

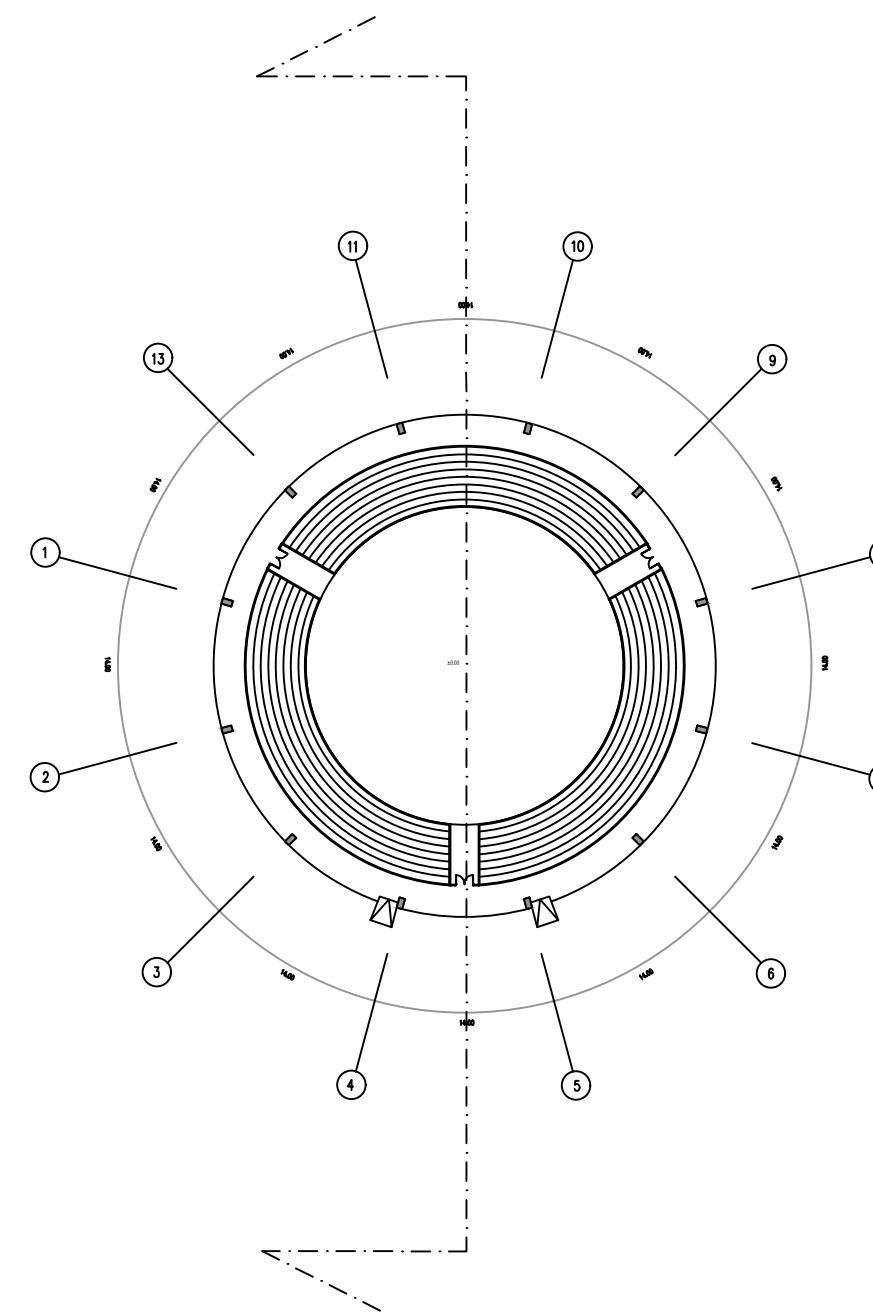


Denah Tipikal
skala 1 : 800

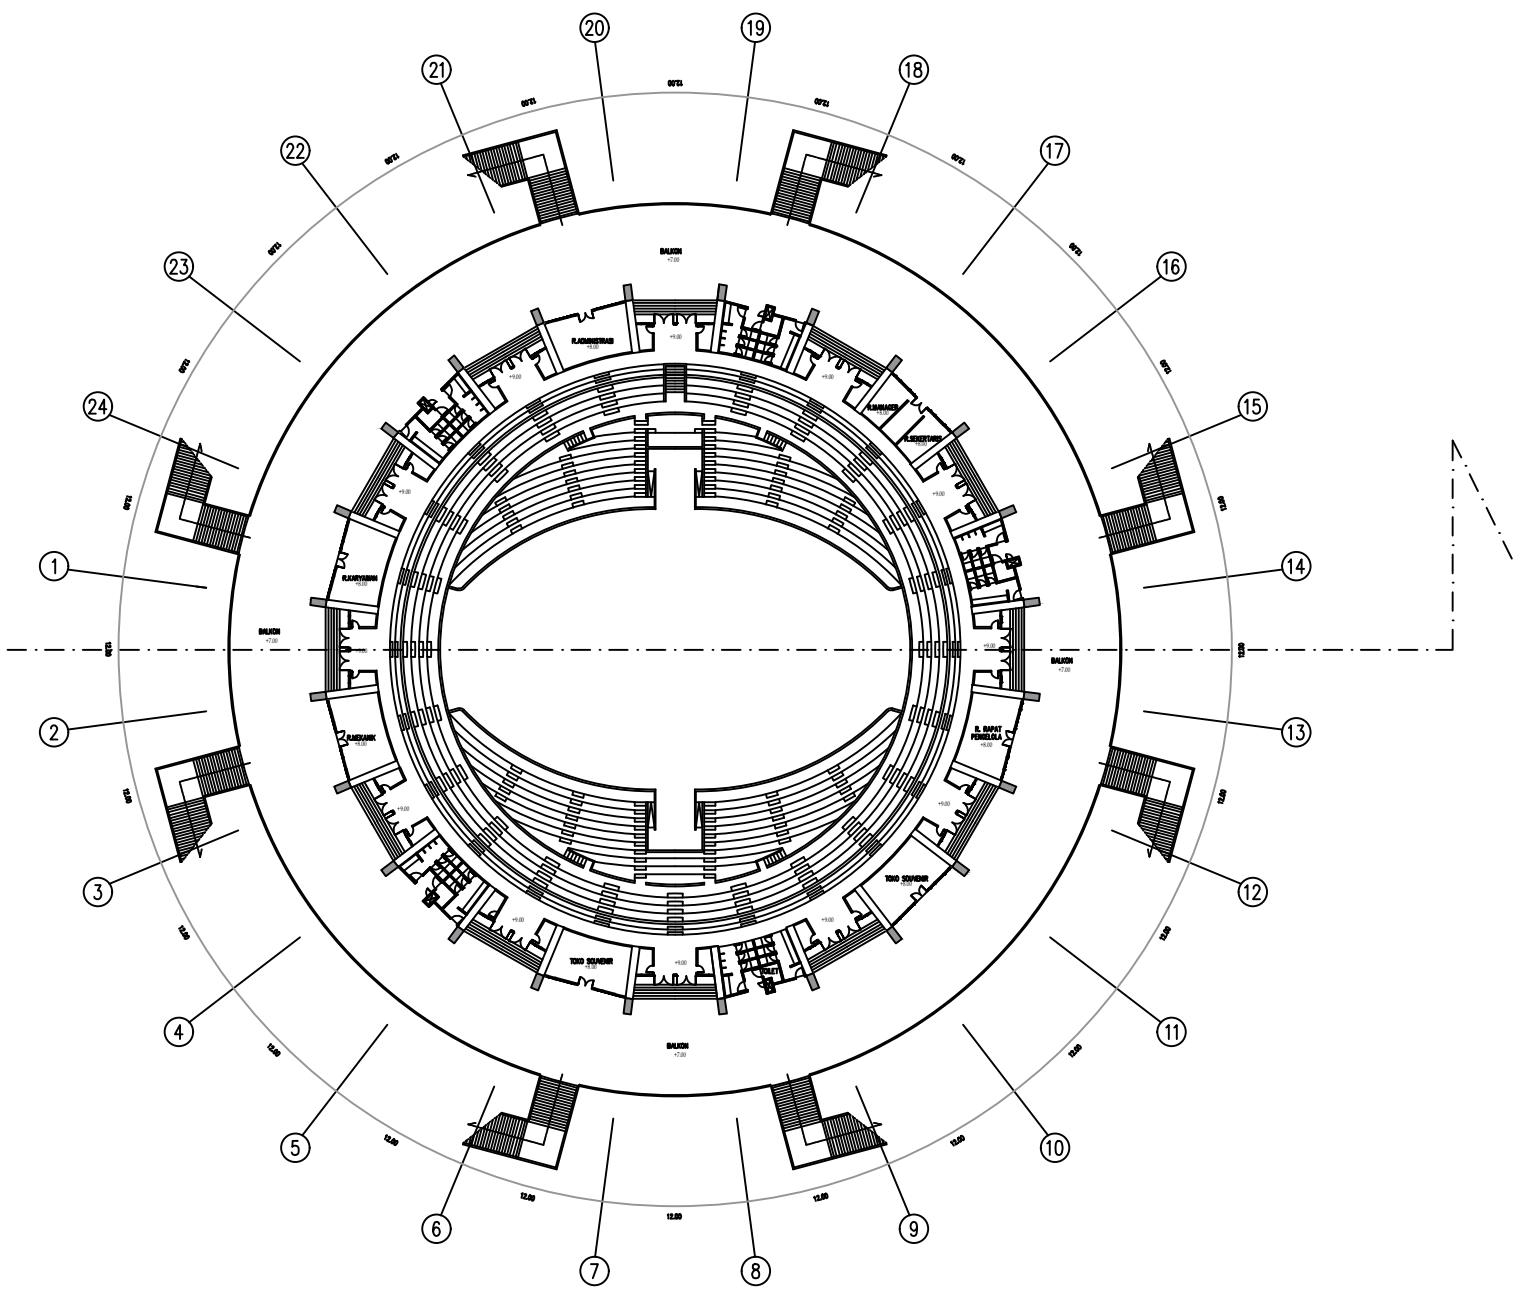


Denah Lt. 2
skala 1 : 800

| DEPARTEMEN ARSITEKTUR FAKULTAS TEKNIK UNIVERSITAS HASANUDDIN | STUDIO PERANCANGAN TUGAS AKHIR PERIODE II DESEMBER AKHIR 2020 | DOSEN PEMIMBING Dr. Ir. HARTAWAN, MT Ir. H. MUH. SYAVIR LATIEF, M.Si | MAHASISWA/STB AWAL HIDAYAT | KOMPLEKS OLAHRAGA DAN REKREASI PANTAI BAROMBONG DI MAKASSAR | GAMBAR DENAH LANTAI 2 DAN DENAH TIPIKAL BANGUNAN UTAMA | SKALA 1 : 800 | NO. LEMBAR | JML. LEMBAR | KETERANGAN |
|--|---|--|-------------------------------|--|---|------------------|------------|-------------|------------|
|--|---|--|-------------------------------|--|---|------------------|------------|-------------|------------|

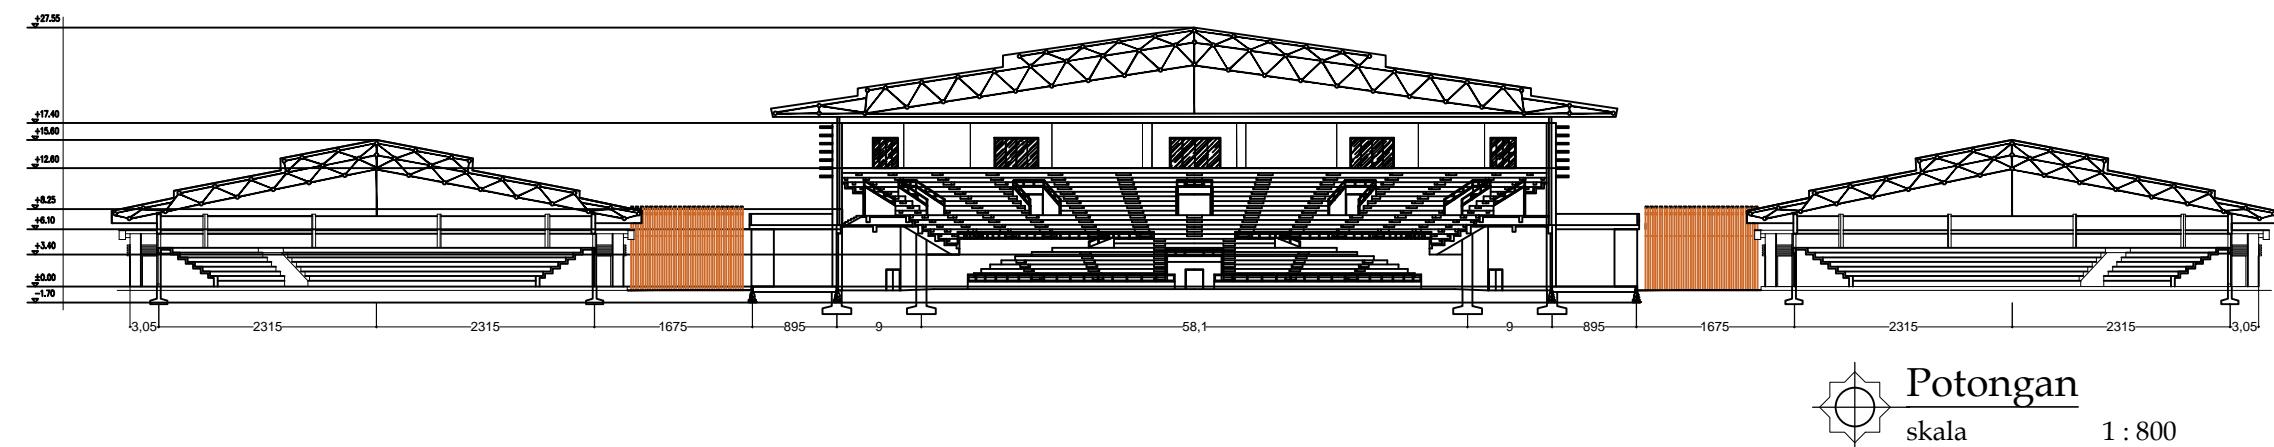


| DEPARTEMEN ARSITEKTUR FAKULTAS TEKNIK UNIVERSITAS HASANUDDIN | STUDIO PERANCANGAN TUGAS AKHIR PERIODE II DESEMBER AKHIR 2020 | DOSEN PEMIMBING Dr. Ir. HARTAWAN, MT Ir. H. MUH. SYAVIR LATIEF, M.Si | MAHASISWA/STB AWAL HIDAYAT | KOMPLEKS OLAHRAGA DAN REKREASI PANTAI BAROMBONG DI MAKASSAR | GAMBAR POTONGAN BANGUNAN UTAMA | SKALA 1 : 800 | NO. LEMBAR | JML. LEMBAR | KETERANGAN |
|--|---|--|-------------------------------|--|-----------------------------------|------------------|------------|-------------|------------|
|--|---|--|-------------------------------|--|-----------------------------------|------------------|------------|-------------|------------|

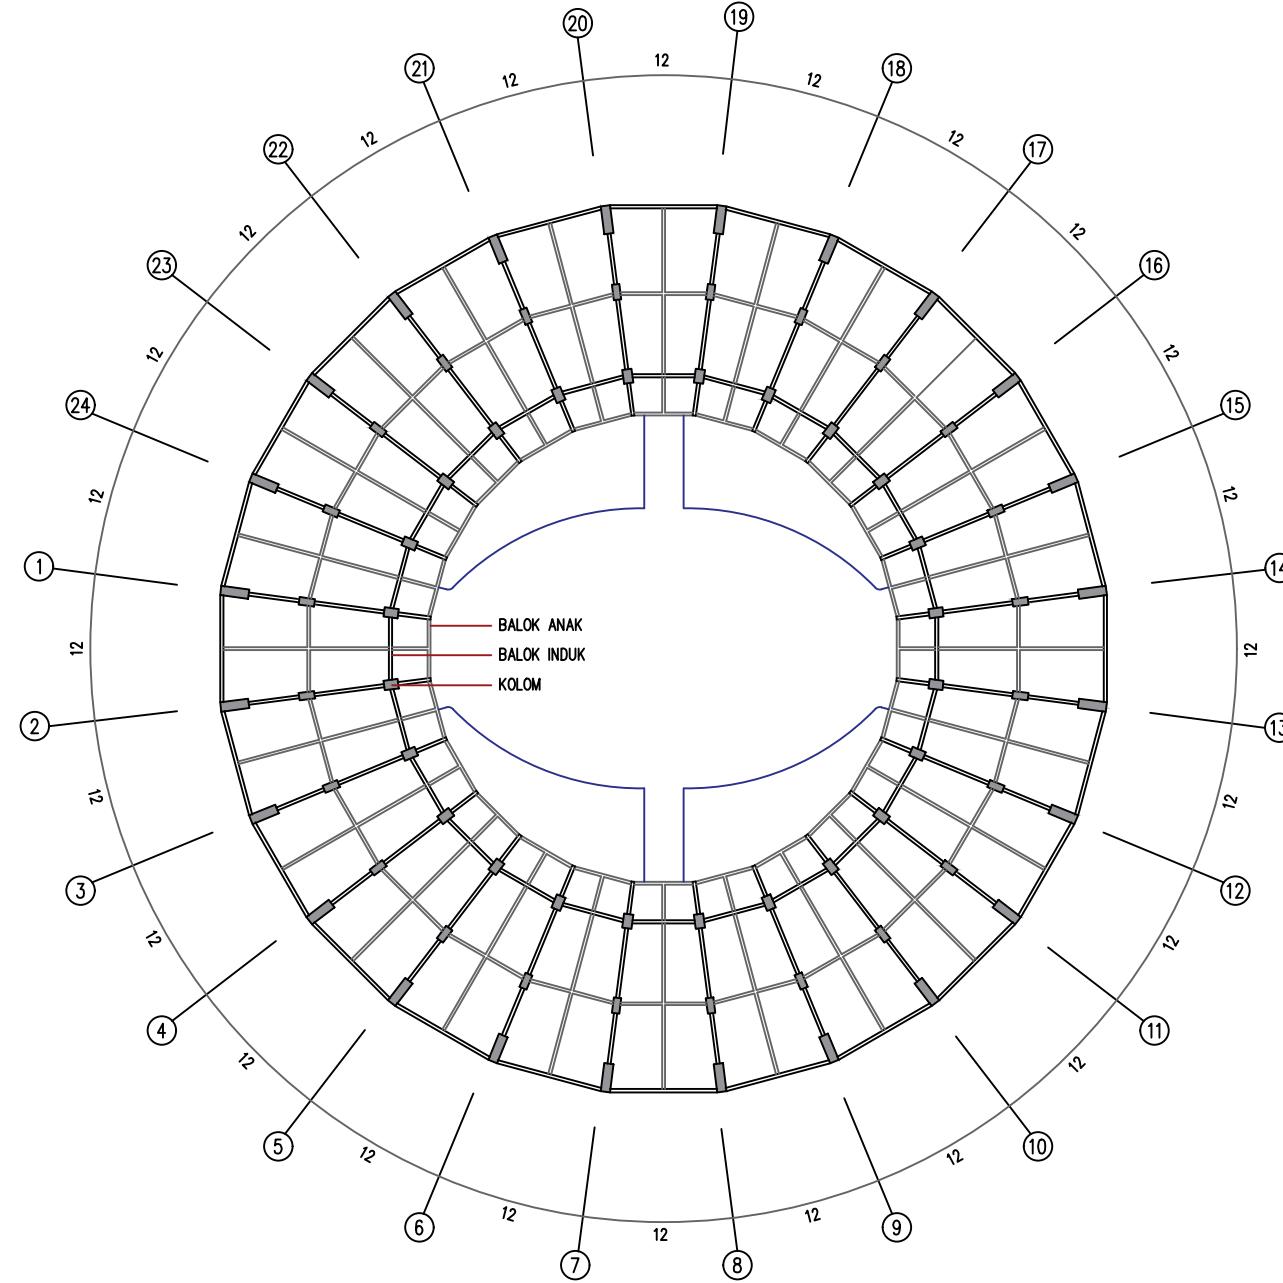


Rencana Kolom dan Balok
skala 1 : 800

| DEPARTEMEN ARSITEKTUR FAKULTAS TEKNIK UNIVERSITAS HASANUDDIN | STUDIO PERANCANGAN TUGAS AKHIR PERIODE II DESEMBER AKHIR 2020 | DOSEN PEMIMBING Dr. Ir. HARTAWAN, MT Ir. H. MUH. SYAVIR LATIEF, M.Si | MAHASISWA/STB AWAL HIDAYAT | KOMPLEKS OLAHRAGA DAN REKREASI PANTAI BAROMBONG DI MAKASSAR | GAMBAR RENCANA KOLOM DAN BALOK BANGUNAN UTAMA | SKALA 1 : 800 | NO. LEMBAR | JML. LEMBAR | KETERANGAN |
|--|---|--|-------------------------------|--|--|------------------|------------|-------------|------------|
|--|---|--|-------------------------------|--|--|------------------|------------|-------------|------------|

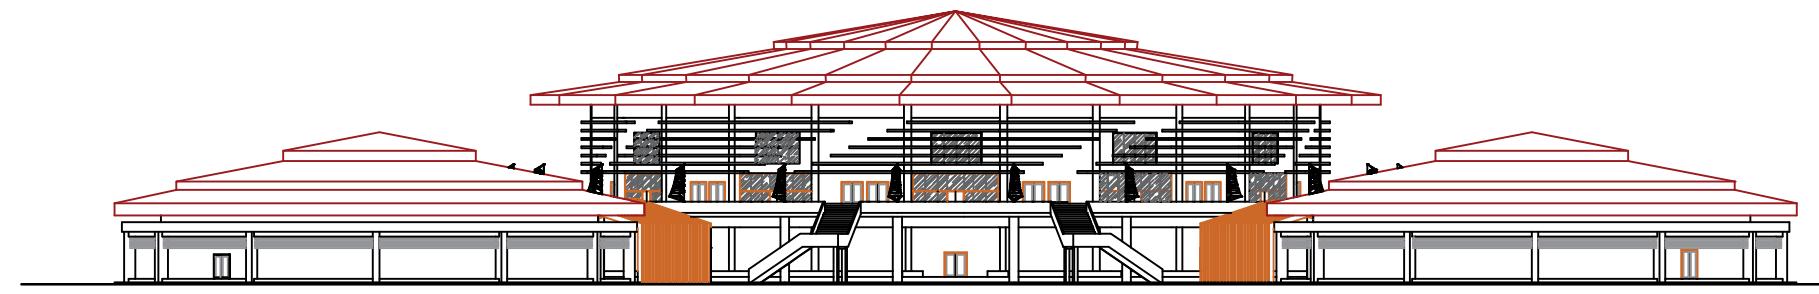

Tampak Depan dan Belakang
skala 1 : 800

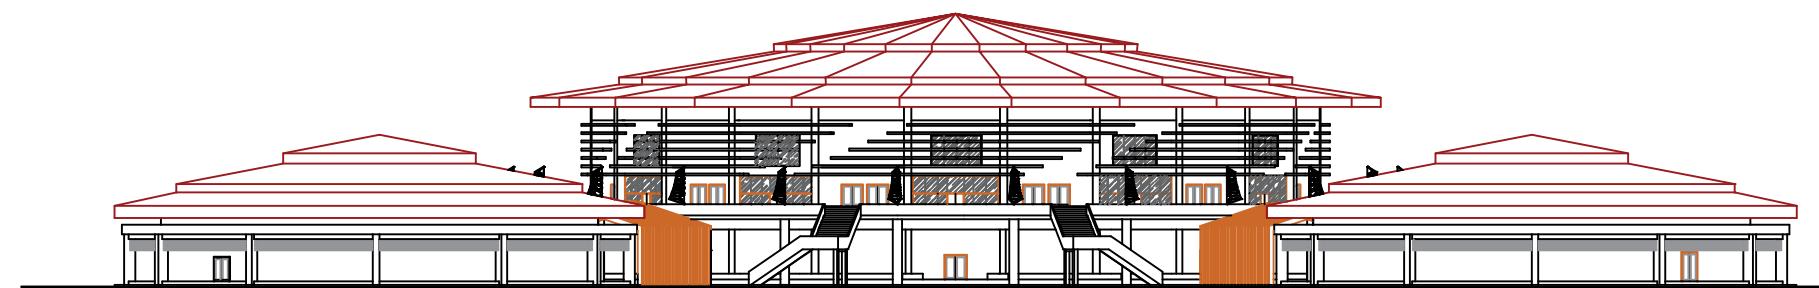

Tampak Kiri dan Kanan
skala 1 : 800

| DEPARTEMEN ARSITEKTUR FAKULTAS TEKNIK UNIVERSITAS HASANUDDIN | STUDIO PERANCANGAN TUGAS AKHIR PERIODE II DESEMBER AKHIR 2020 | DOSEN PEMIMBING Dr. Ir. HARTAWAN, MT Ir. H. MUH. SYAVIR LATIEF, M.Si | MAHASISWA/STB AWAL HIDAYAT | KOMPLEKS OLAHRAGA DAN REKREASI PANTAI BAROMBONG DI MAKASSAR | GAMBAR TAMPAK BANGUNAN UTAMA | SKALA 1 : 800 | NO. LEMBAR | JML. LEMBAR | KETERANGAN |
|--|---|--|-------------------------------|--|---------------------------------|------------------|------------|-------------|------------|
|--|---|--|-------------------------------|--|---------------------------------|------------------|------------|-------------|------------|




 Ornamen Layar Pinisi



 Partisi Selasar



 Kisi-kisi Bangunan Utama

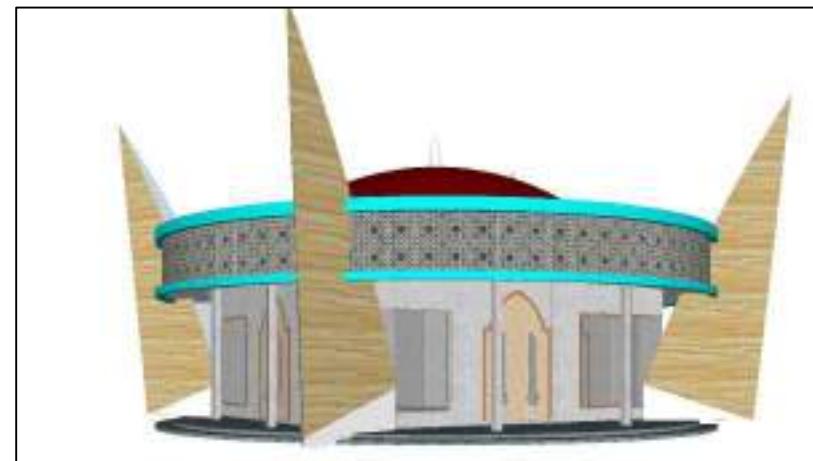


 Kolom dan Rooster Mushollah

| DEPARTEMEN ARSITEKTUR FAKULTAS TEKNIK UNIVERSITAS HASANUDDIN | STUDIO PERANCANGAN TUGAS AKHIR PERIODE II DESEMBER SEMESTER AKHIR 2020 | DOSEN PEMIMPING Dr. Ir. HARTAWAN, MT Ir. H. MUH. SYAVIR LATIEF, M.Si | MAHASISWA/STB AWAL HIDAYAT | KOMPLEKS OLAHRAGA DAN REKREASI PANTAI BAROMBONG DI MAKASSAR | GAMBAR | SKALA | NO. LEMBAR | JML. LEMBAR | KETERANGAN |
|--|---|--|-------------------------------|---|-------------------|-------|------------|-------------|------------|
| | | | | | DETAIL ARSITEKTUR | | | | |





Tampak Kompleks Depan
skala 1 : 2000

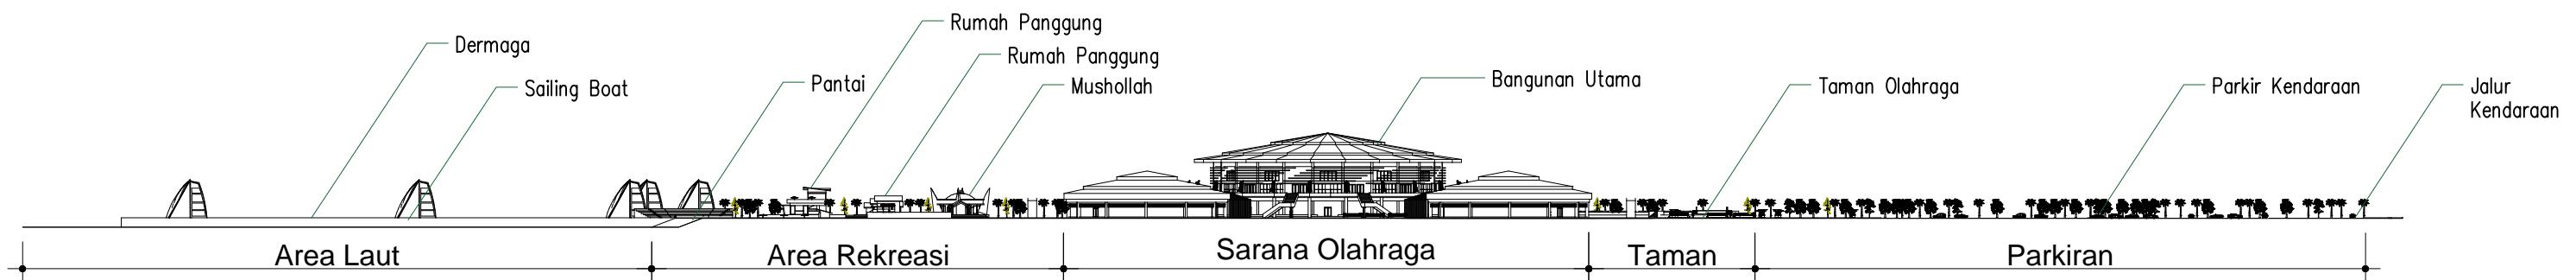


Tampak Kompleks Samping
skala 1 : 2000

| DEPARTEMEN ARSITEKTUR FAKULTAS TEKNIK UNIVERSITAS HASANUDDIN | STUDIO PERANCANGAN TUGAS AKHIR PERIODE II DESEMBER SEMESTER AKHIR 2020 | DOSEN PEMIMBING Dr. Ir. HARTAWAN, MT Ir. H. MUH. SYAVIR LATIEF, M.Si | MAHASISWA/STB AWAL HIDAYAT | KOMPLEKS OLAHRAGA DAN REKREASI PANTAI BAROMBONG DI MAKASSAR | GAMBAR TAMPAK KOMPLEKS | SKALA 1: 2000 | NO. LEMBAR | JML. LEMBAR | KETERANGAN |
|--|---|--|-------------------------------|--|---------------------------|------------------|------------|-------------|------------|
|--|---|--|-------------------------------|--|---------------------------|------------------|------------|-------------|------------|

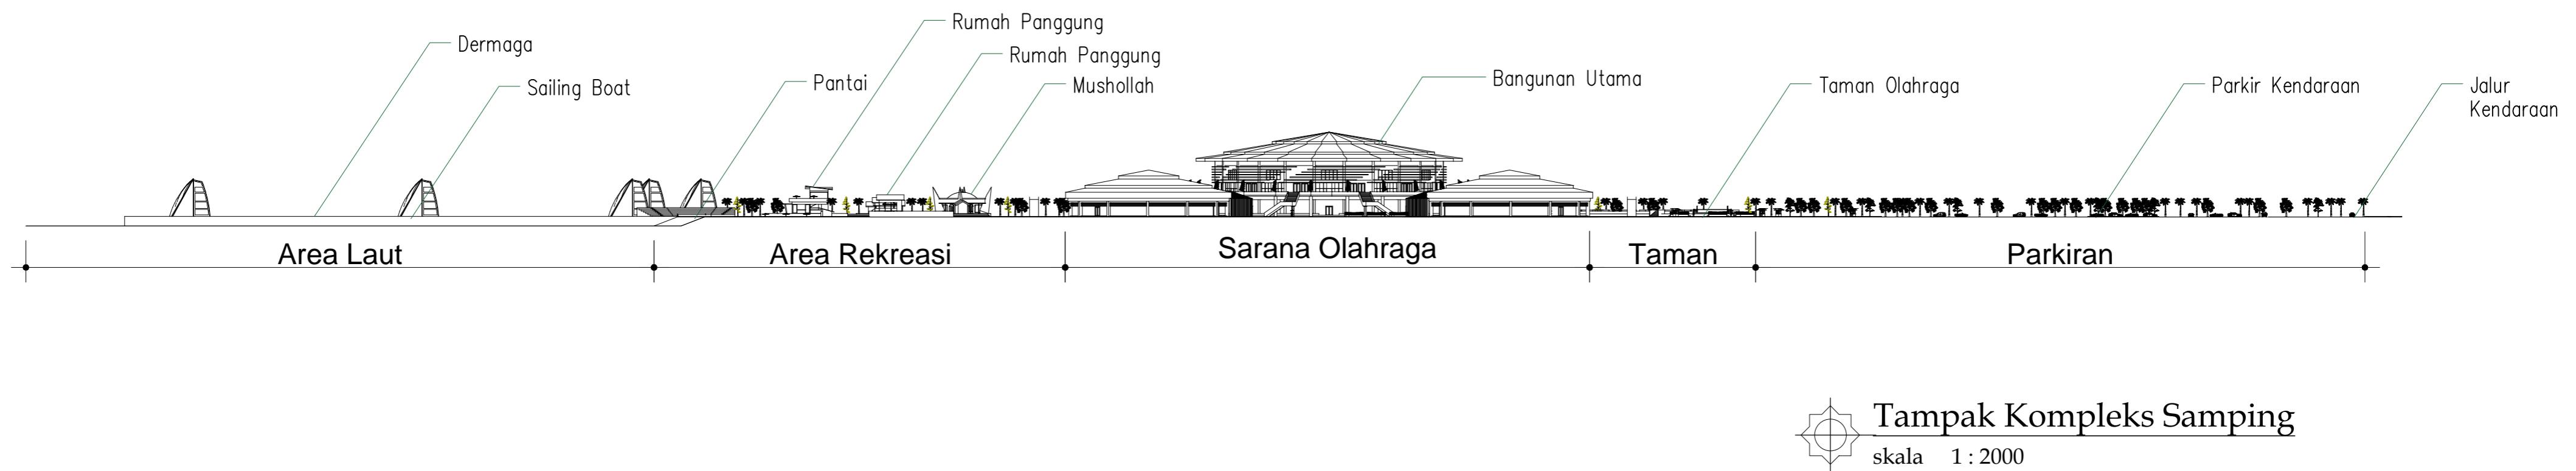
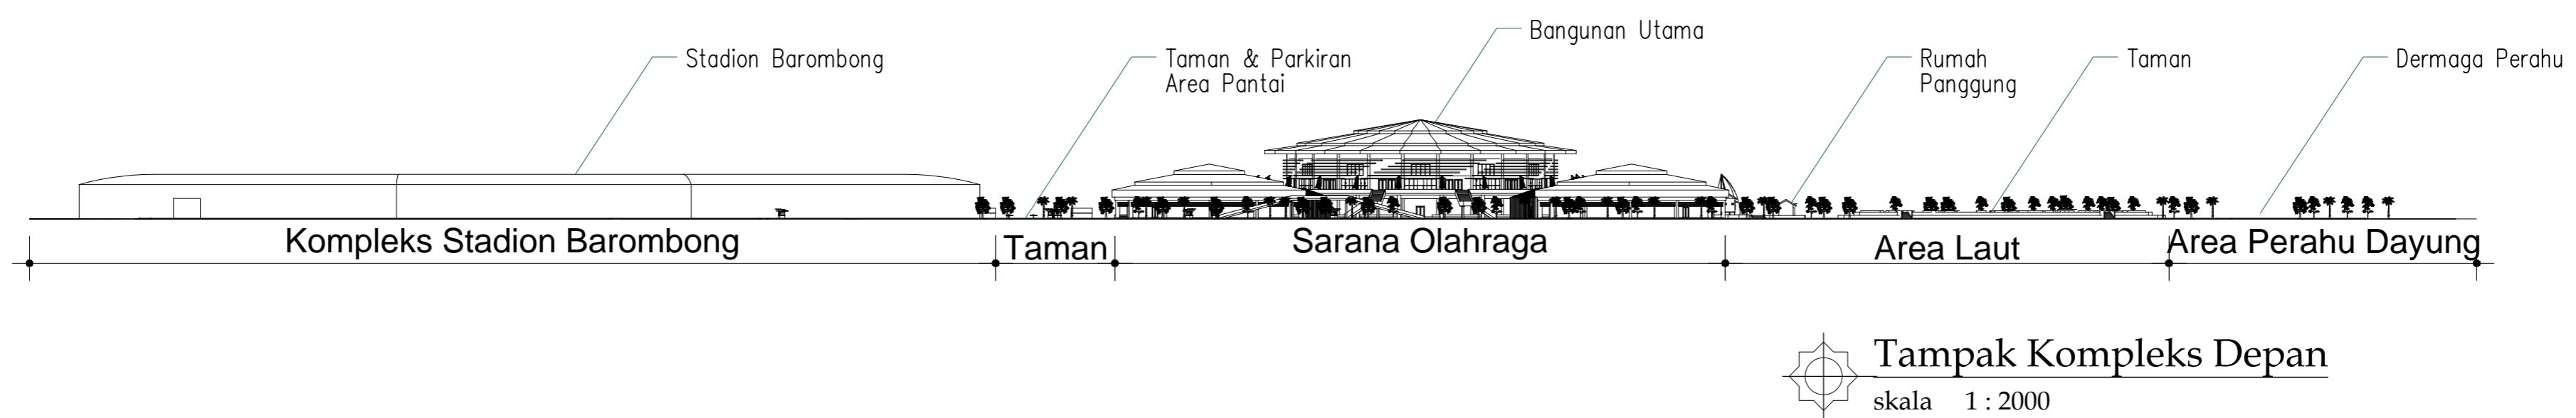



| | | | | | | | | | |
|---|--|---|---------------|--|-----------------|---------|------------|-------------|------------|
| DEPARTEMEN ARSITEKTUR FAKULTAS TEKNIK UNIVERSITAS HASANUDDIN | STUDIO PERANCANGAN TUGAS AKHIR PERIODE I SEMESTER AKHIR 2020 | DOSEN PEMIMBING | MAHASISWA/STB | KOMPLEKS OLAHRAGA DAN REKREASI PANTAI BAROMBONG DI MAKASSAR | GAMBAR | SKALA | NO. LEMBAR | JML. LEMBAR | KETERANGAN |
| | | Dr. Ir. HARTAWAN, MT Ir. H. MUH. SYAVIR LATIEF, M.Si | AWAL HIDAYAT | | TAMPAK KOMPLEKS | 1: 2000 | | | |

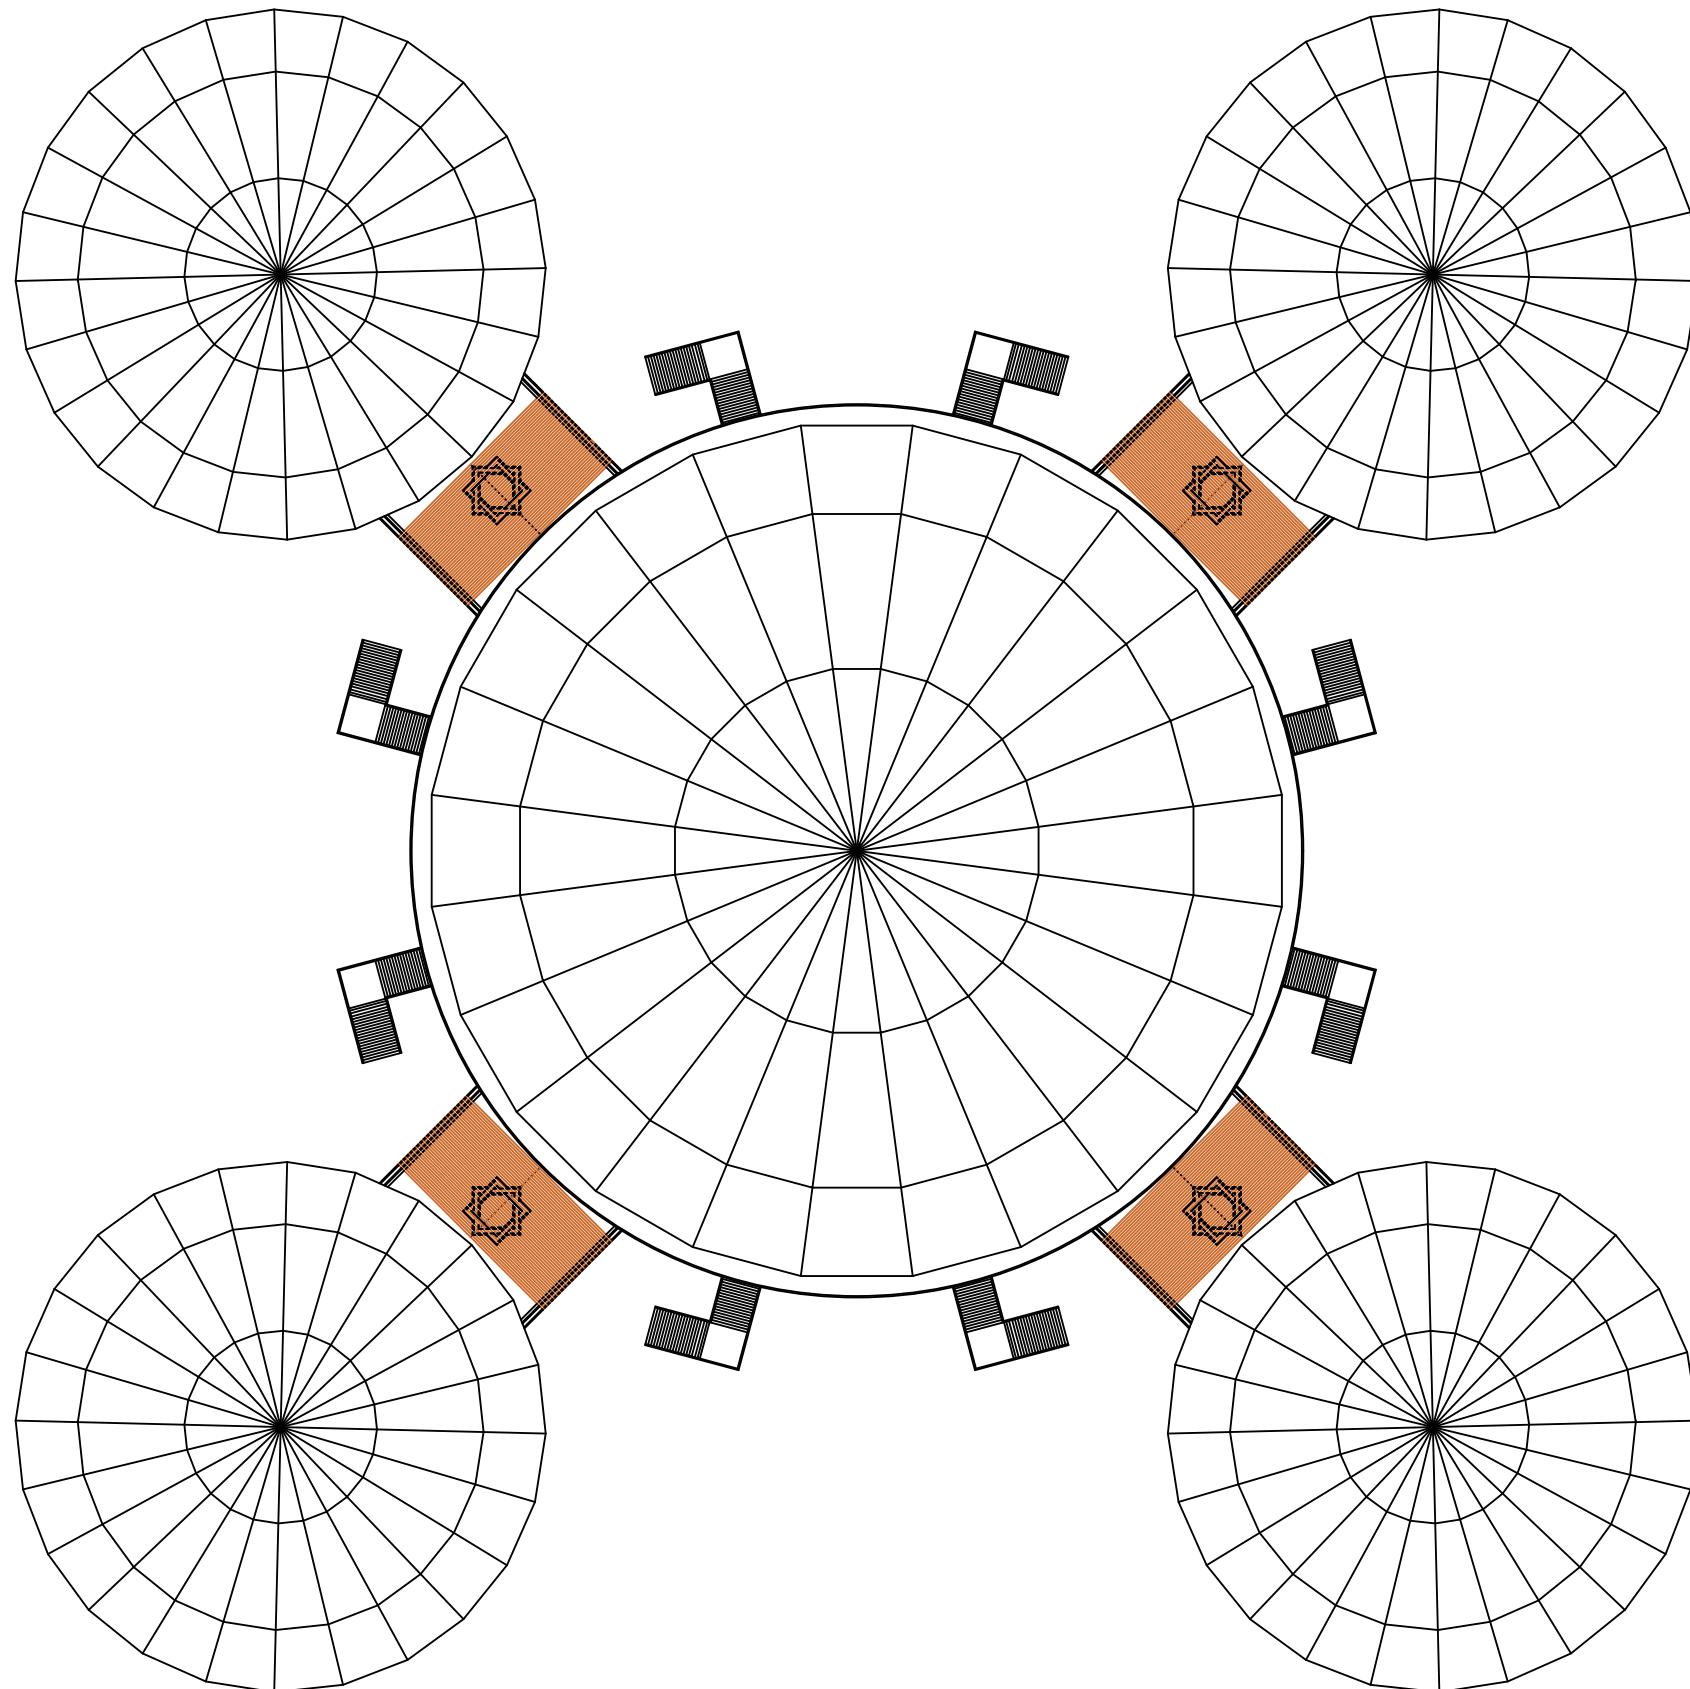


Perletakan Atap
skala 1 : 800

| DEPARTEMEN ARSITEKTUR FAKULTAS TEKNIK UNIVERSITAS HASANUDDIN | STUDIO PERANCANGAN TUGAS AKHIR PERIODE I SEMESTER AKHIR 2020 | DOSEN PEMIMBING Ir. H. MUH. SYAVIR LATIEF, M.Si | MAHASISWA/STB AWAL HIDAYAT | KOMPLEKS OLAHRAGA DAN REKREASI PANTAI BAROMBONG DI MAKASSAR | GAMBAR PERLETAKAN ATAP BANGUNAN UTAMA | SKALA 1 : 800 | NO. LEMBAR | JML. LEMBAR | KETERANGAN |
|--|--|--|-------------------------------|--|--|------------------|------------|-------------|------------|
|--|--|--|-------------------------------|--|--|------------------|------------|-------------|------------|

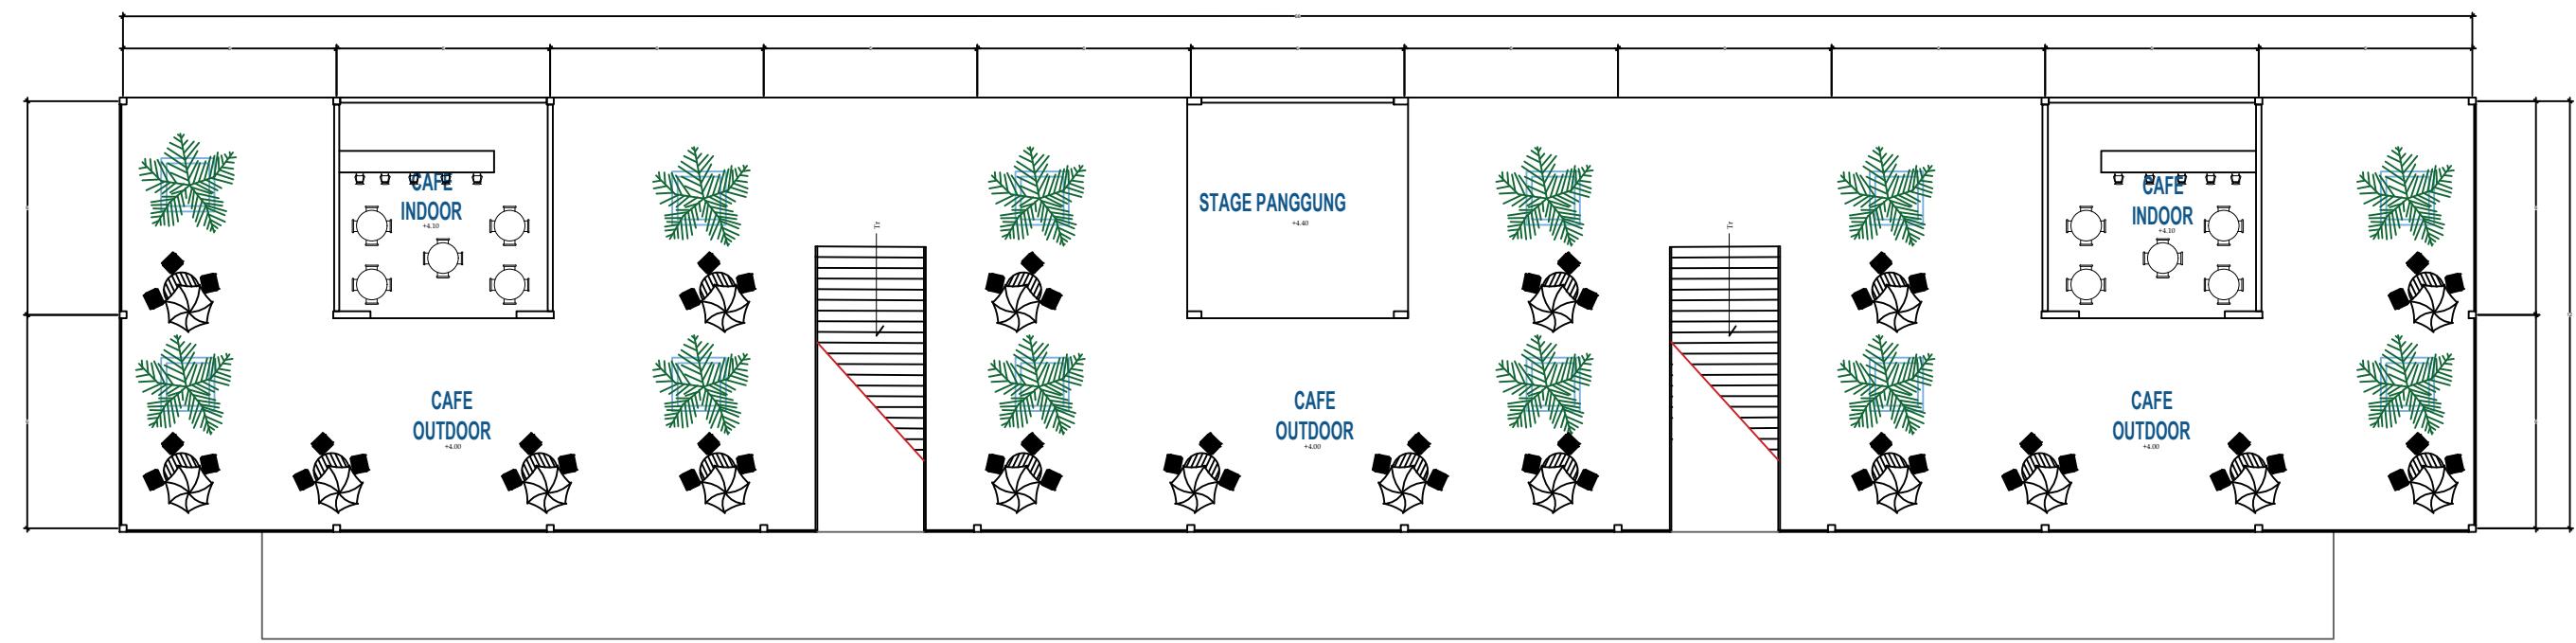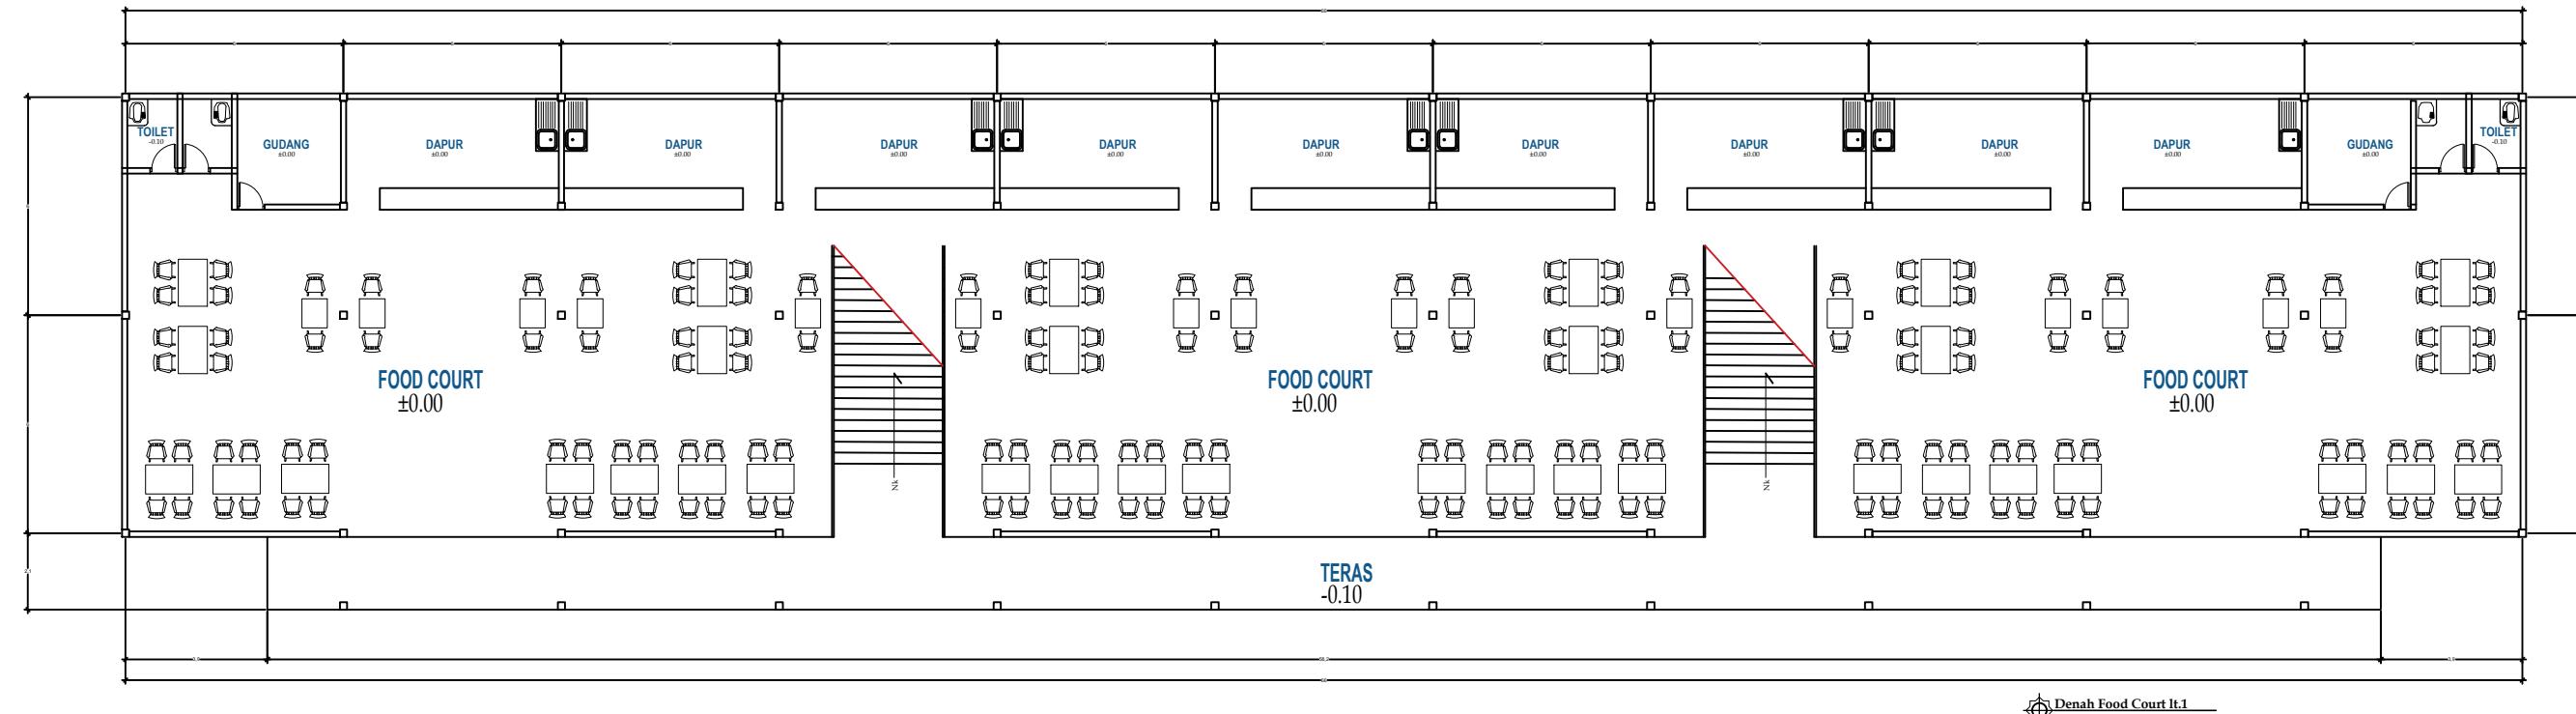

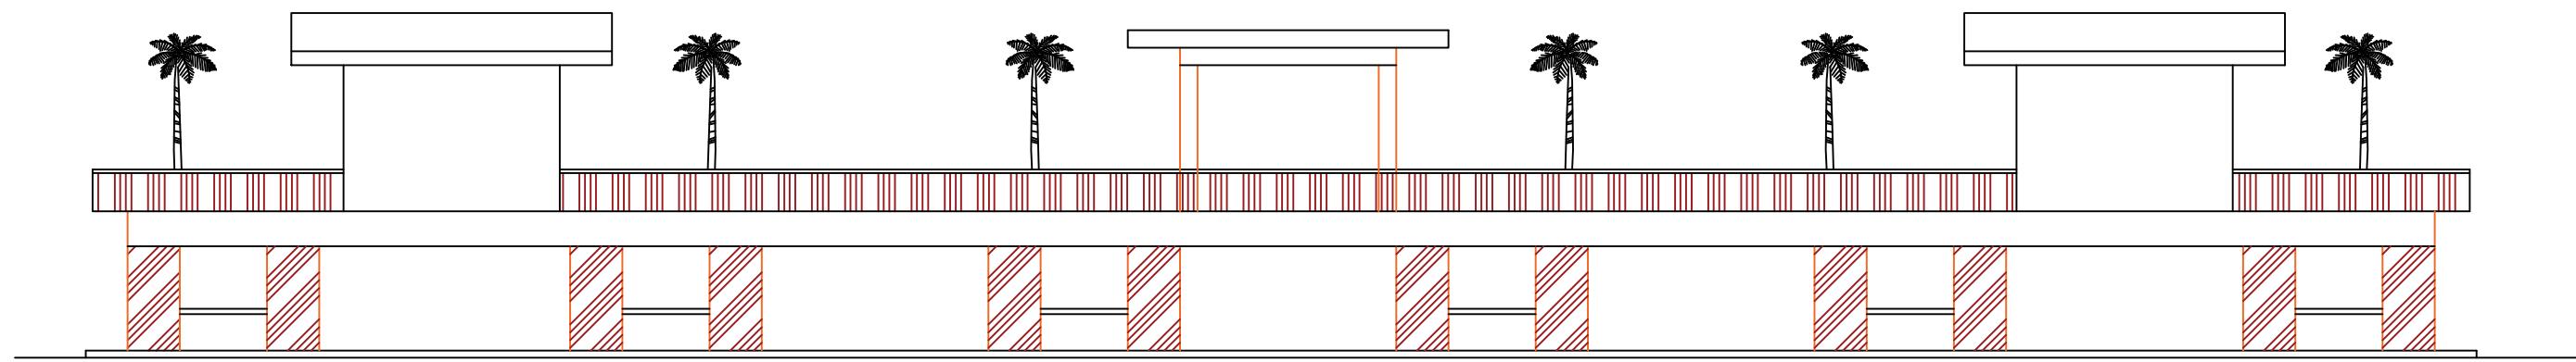


Tampak Belakang Food Court
skala 1 : 200

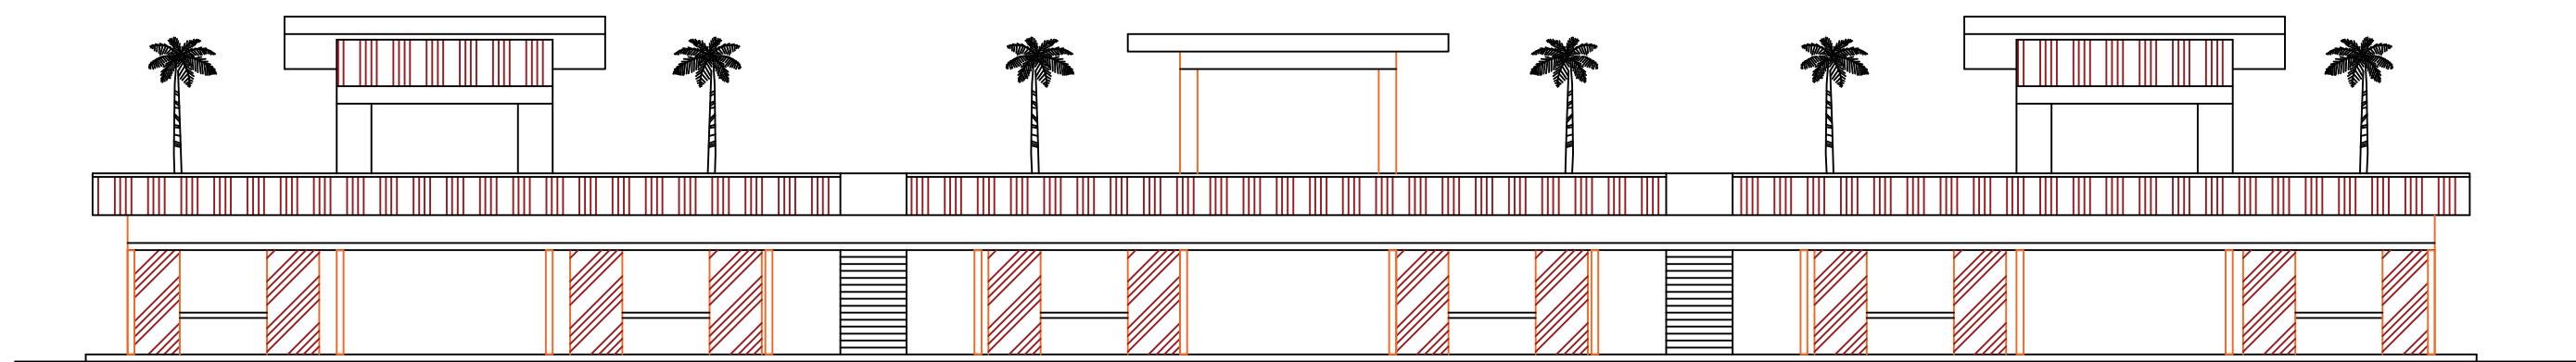


Tampak Depan Food Court
skala 1 : 200

| DEPARTEMEN ARSITEKTUR FAKULTAS TEKNIK UNIVERSITAS HASANUDDIN | STUDIO PERANCANGAN TUGAS AKHIR PERIODE II DESEMBER AKHIR 2020 | DOSEN PEMIMBING Dr. Ir. HARTAWAN, MT Ir. H. MUH. SYAVIR LATIEF, M.Si | MAHASISWA/STB AWAL HIDAYAT | KOMPLEKS OLAHRAGA DAN REKREASI PANTAI BAROMBONG DI MAKASSAR | GAMBAR TAMPAK DEPAN DAN BELAKANG FOOD COURT | SKALA 1 : 200 | NO. LEMBAR | JML. LEMBAR | KETERANGAN |
|--|---|--|-------------------------------|--|--|------------------|------------|-------------|------------|
|--|---|--|-------------------------------|--|--|------------------|------------|-------------|------------|

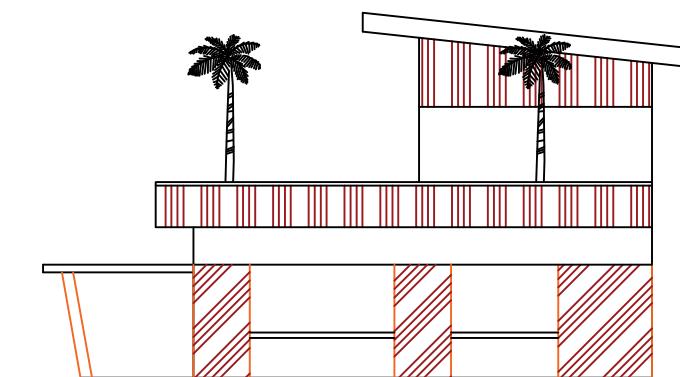


Tampak Samping Kanan Food Court
skala 1:200

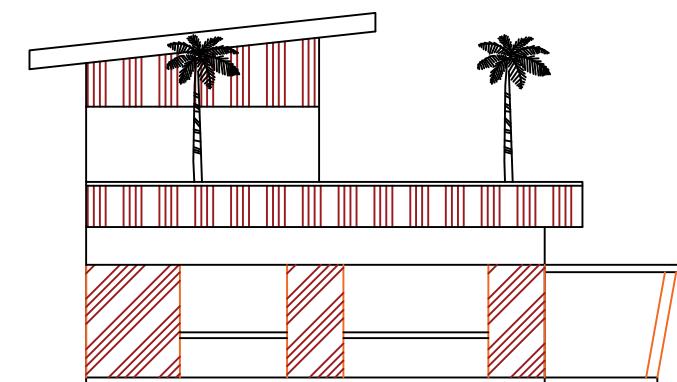


Tampak Samping Kiri Food Court
skala 1:200


| DEPARTEMEN ARSITEKTUR FAKULTAS TEKNIK UNIVERSITAS HASANUDDIN | STUDIO PERANCANGAN TUGAS AKHIR PERIODE II DESEMBER AKHIR 2020 | DOSEN PEMIMBING Dr. Ir. HARTAWAN, MT Ir. H. MUH. SYAVIR LATIEF, M.Si | MAHASISWA/STB AWAL HIDAYAT | KOMPLEKS OLAHRAGA DAN REKREASI PANTAI BAROMBONG DI MAKASSAR | GAMBAR TAMPAK SAMPING FOOD COURT | SKALA 1 : 200 | NO. LEMBAR | JML. LEMBAR | KETERANGAN |
|---|---|--|-------------------------------|--|--|------------------|------------|-------------|------------|
|---|---|--|-------------------------------|--|--|------------------|------------|-------------|------------|

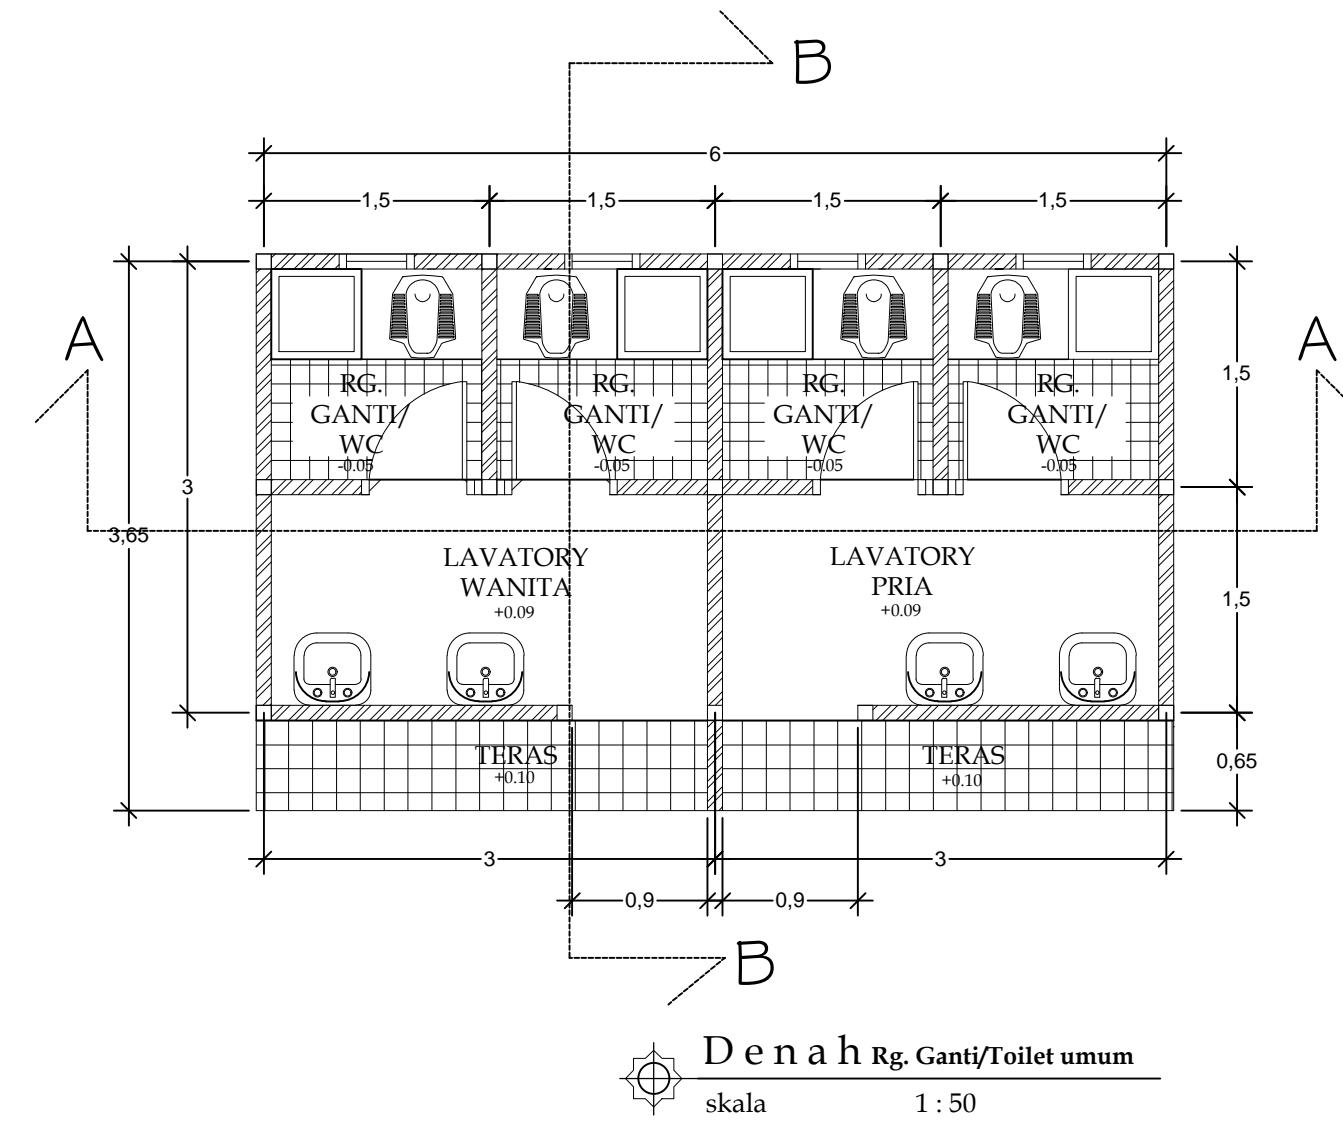

| DEPARTEMEN ARSITEKTUR FAKULTAS TEKNIK UNIVERSITAS HASANUDDIN | STUDIO PERANCANGAN TUGAS AKHIR PERIODE II DESEMBER AKHIR 2020 | DOSEN PEMIMBING Dr. Ir. HARTAWAN, MT Ir. H. MUH. SYAVIR LATIEF, M.Si | MAHASISWA/STB AWAL HIDAYAT | KOMPLEKS OLAHRAGA DAN REKREASI PANTAI BAROMBONG DI MAKASSAR | GAMBAR DENAH RG, GANTI/TOILET UMUM | SKALA 1 : 200 | NO. LEMBAR | JML. LEMBAR | KETERANGAN |
|--|---|--|-------------------------------|--|--|------------------|------------|-------------|------------|
|--|---|--|-------------------------------|--|--|------------------|------------|-------------|------------|

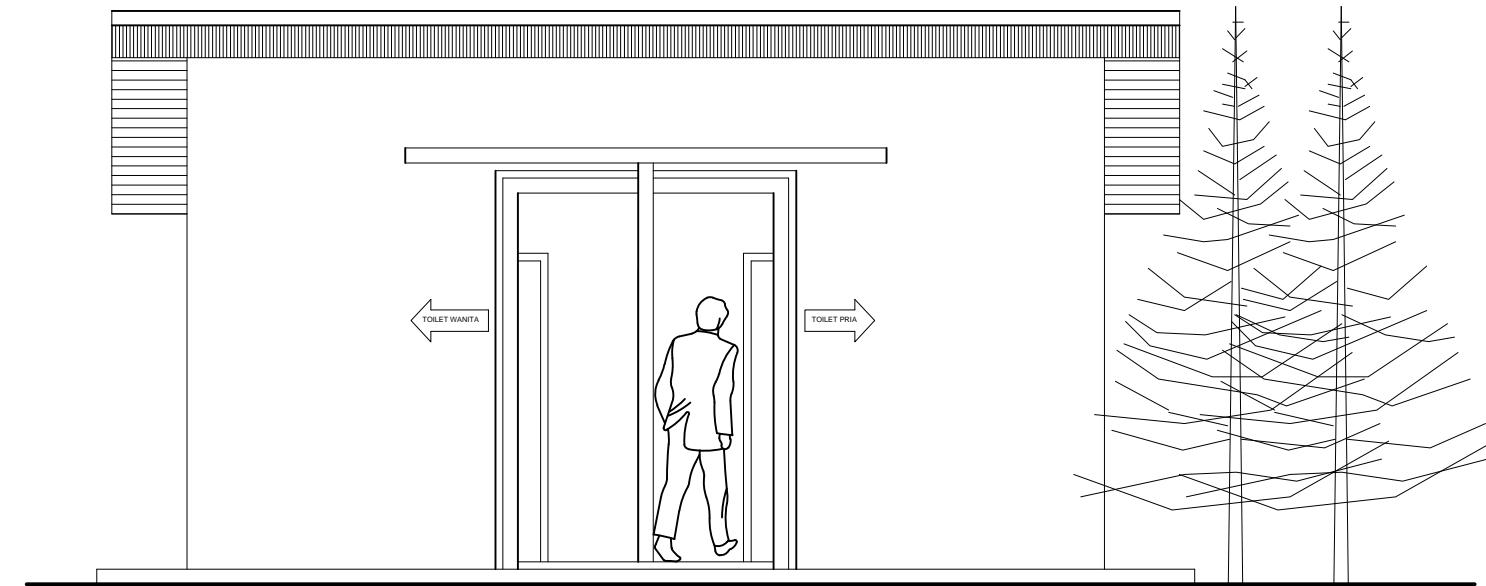


Tampak Depan
skala 1 : 50

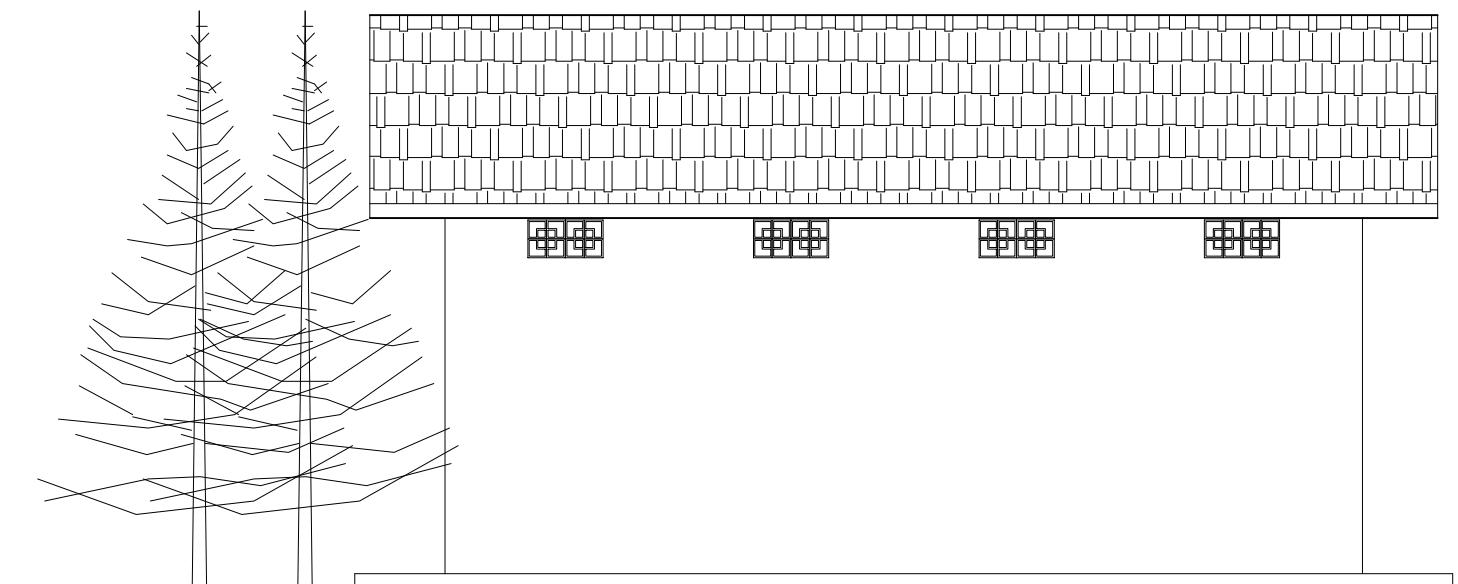


Tampak Belakang
skala 1 : 50

| DEPARTEMEN ARSITEKTUR FAKULTAS TEKNIK UNIVERSITAS HASANUDDIN | STUDIO PERANCANGAN TUGAS AKHIR PERIODE II DESEMBER AKHIR 2020 | DOSEN PEMIMBING Dr. Ir. HARTAWAN, MT Ir. H. MUH. SYAVIR LATIEF, M.Si | MAHASISWA/STB AWAL HIDAYAT | KOMPLEKS OLAHRAGA DAN REKREASI PANTAI BAROMBONG DI MAKASSAR | GAMBAR TAMPAK DEPAN DANBELAKANG RG. GANTI/TOILET UMUM | SKALA 1 : 50 | NO. LEMBAR | JML. LEMBAR | KETERANGAN |
|---|---|--|-------------------------------|--|---|-----------------|------------|-------------|------------|
|---|---|--|-------------------------------|--|---|-----------------|------------|-------------|------------|

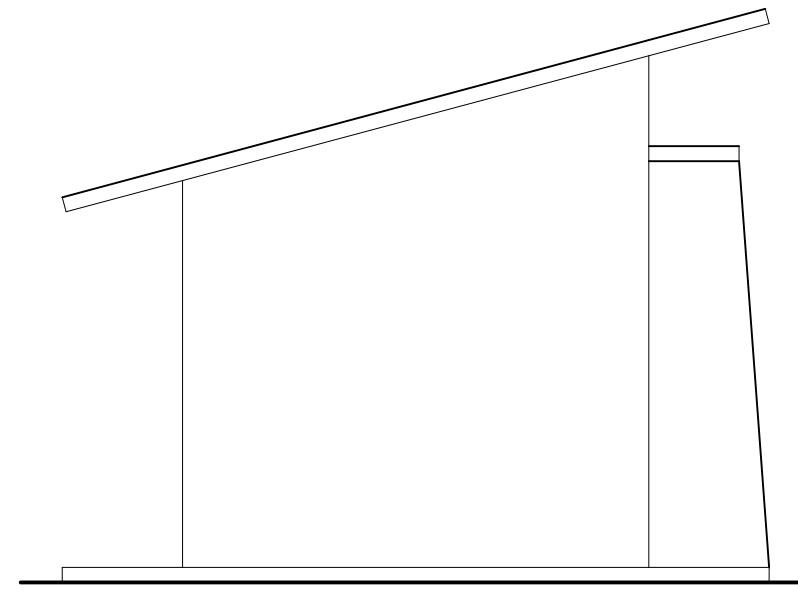


Tampak Samping Kiri
skala 1 : 50

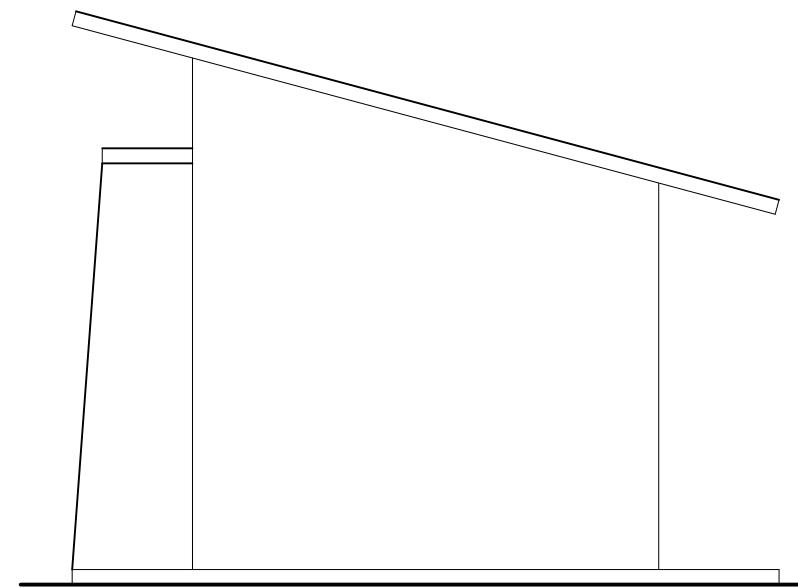


Tampak Samping Kanan
skala 1 : 50

| DEPARTEMEN ARSITEKTUR FAKULTAS TEKNIK UNIVERSITAS HASANUDDIN | STUDIO PERANCANGAN TUGAS AKHIR PERIODE II DESEMBER AKHIR 2020 | DOSEN PEMIMBING Dr. Ir. HARTAWAN, MT Ir. H. MUH. SYAVIR LATIEF, M.Si | MAHASISWA/STB AWAL HIDAYAT | KOMPLEKS OLAHRAGA DAN REKREASI PANTAI BAROMBONG DI MAKASSAR | GAMBAR TAMPAK KIRI DAN KANAN RG. GANTI/TOILET UMUM | SKALA 1 : 50 | NO. LEMBAR | JML. LEMBAR | KETERANGAN |
|---|---|--|-------------------------------|--|---|-----------------|------------|-------------|------------|
|---|---|--|-------------------------------|--|---|-----------------|------------|-------------|------------|

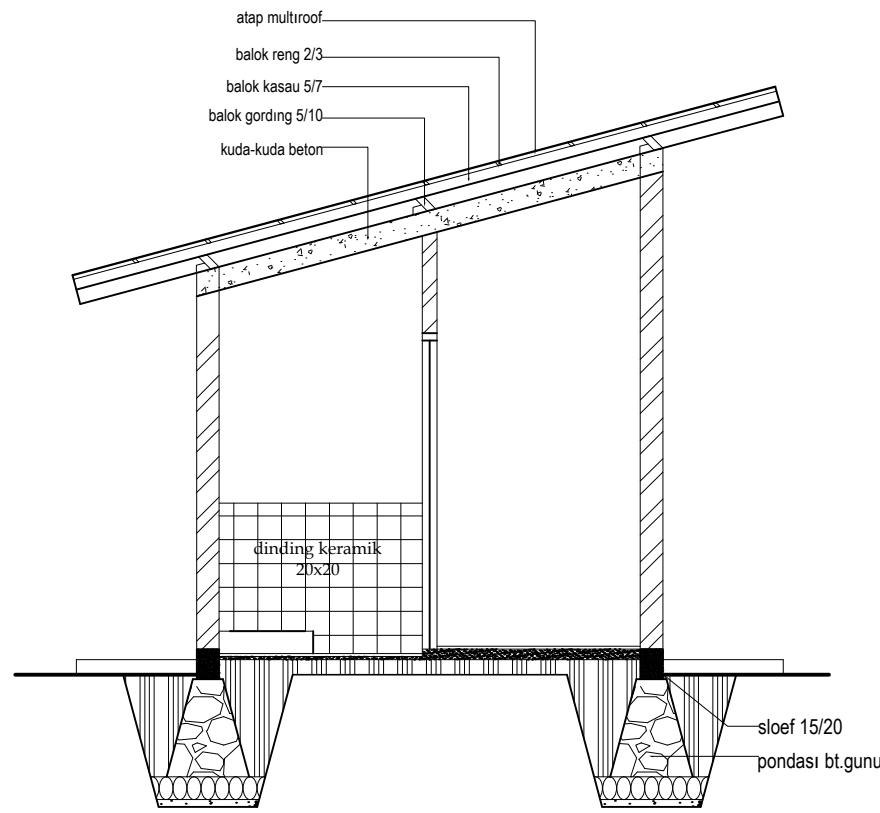


Potongan A-A
skala 1 : 50

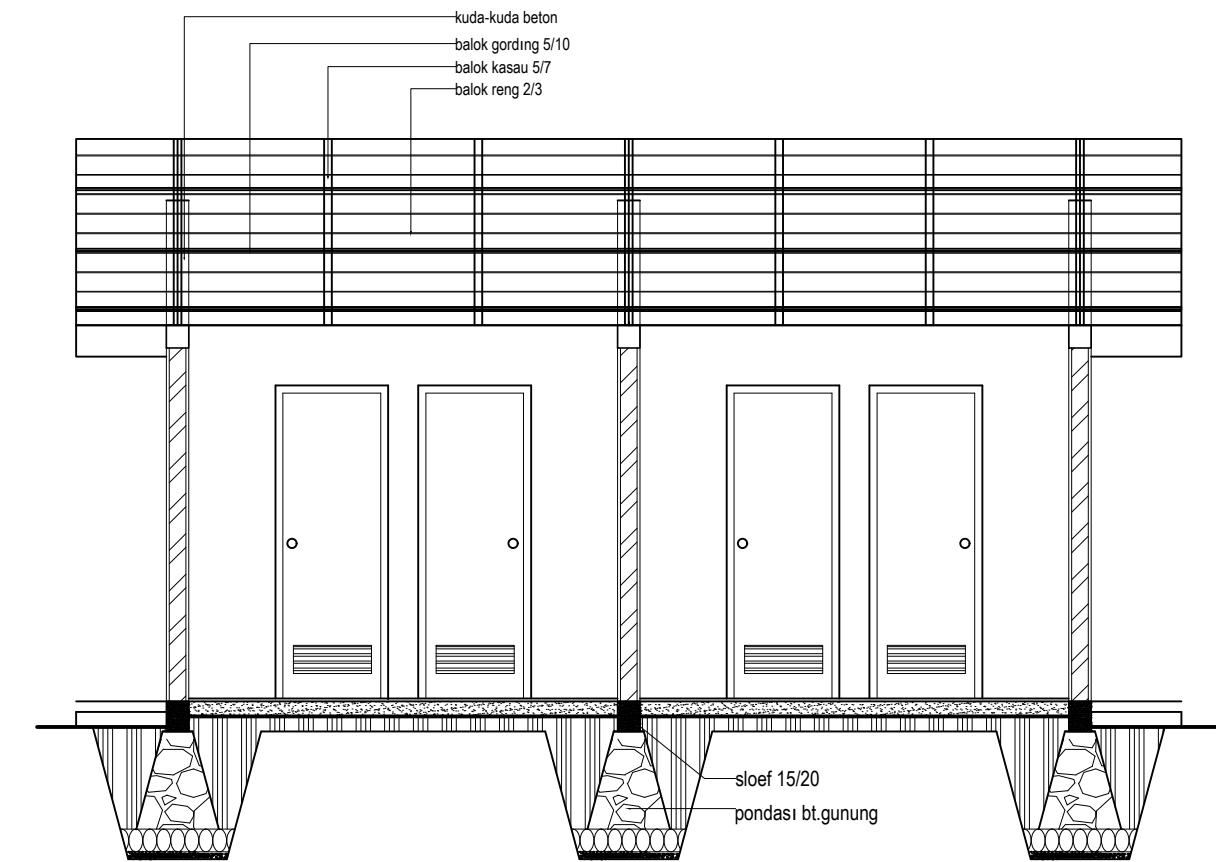


Potongan B-B
skala 1 : 50

| DEPARTEMEN ARSITEKTUR FAKULTAS TEKNIK UNIVERSITAS HASANUDDIN | STUDIO PERANCANGAN TUGAS AKHIR PERIODE II DESEMBER AKHIR 2020 | DOSEN PEMIMPING Dr. Ir. HARTAWAN, MT Ir. H. MUH. SYAVIR LATIEF, M.Si | MAHASISWA/STB AWAL HIDAYAT | KOMPLEKS OLAHRAGA DAN REKREASI PANTAI BAROMBONG DI MAKASSAR | GAMBAR POTONGAN RG, GANTI/TOILET UMUM | SKALA 1 : 50 | NO. LEMBAR | JML. LEMBAR | KETERANGAN |
|--|---|--|-------------------------------|--|---|-----------------|------------|-------------|------------|
|--|---|--|-------------------------------|--|---|-----------------|------------|-------------|------------|

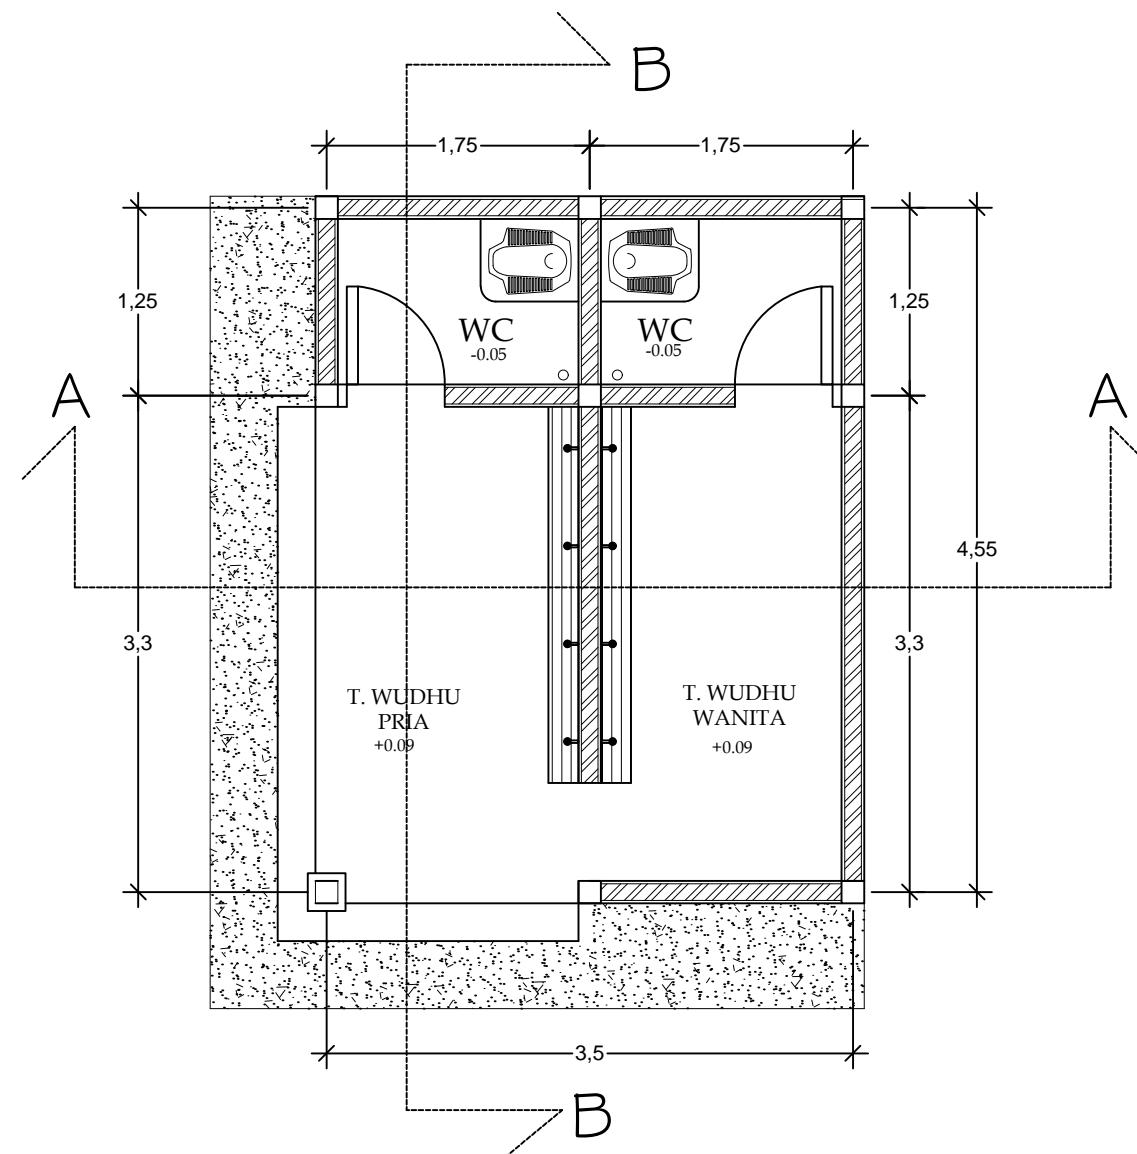


Denah Tempat Wudhu
skala 1 : 50


| DEPARTEMEN ARSITEKTUR FAKULTAS TEKNIK UNIVERSITAS HASANUDDIN | STUDIO PERANCANGAN TUGAS AKHIR PERIODE II DESEMBER AKHIR 2020 | DOSEN PEMIMBING Dr. Ir. HARTAWAN, MT Ir. H. MUH. SYAVIR LATIEF, M.Si | MAHASISWA/STB AWAL HIDAYAT | KOMPLEKS OLAHRAGA DAN REKREASI PANTAI BAROMBONG DI MAKASSAR | GAMBAR RENCANA TEMPAT WUDHU | SKALA 1 : 50 | NO. LEMBAR | JML. LEMBAR | KETERANGAN |
|--|---|--|-------------------------------|--|-----------------------------------|-----------------|------------|-------------|------------|
|--|---|--|-------------------------------|--|-----------------------------------|-----------------|------------|-------------|------------|

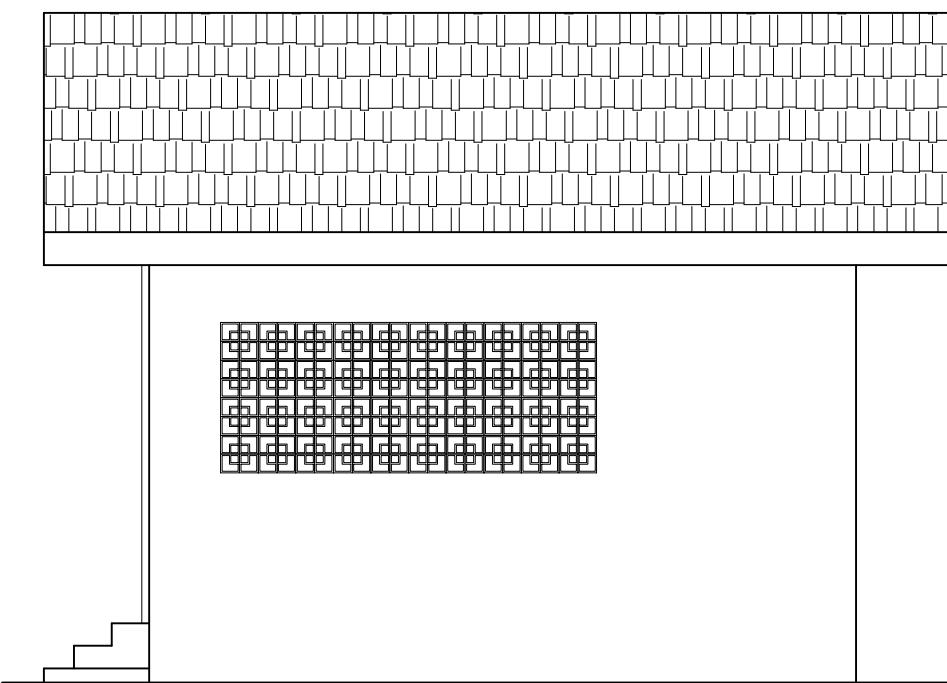


Tampak Utara
skala 1 : 50

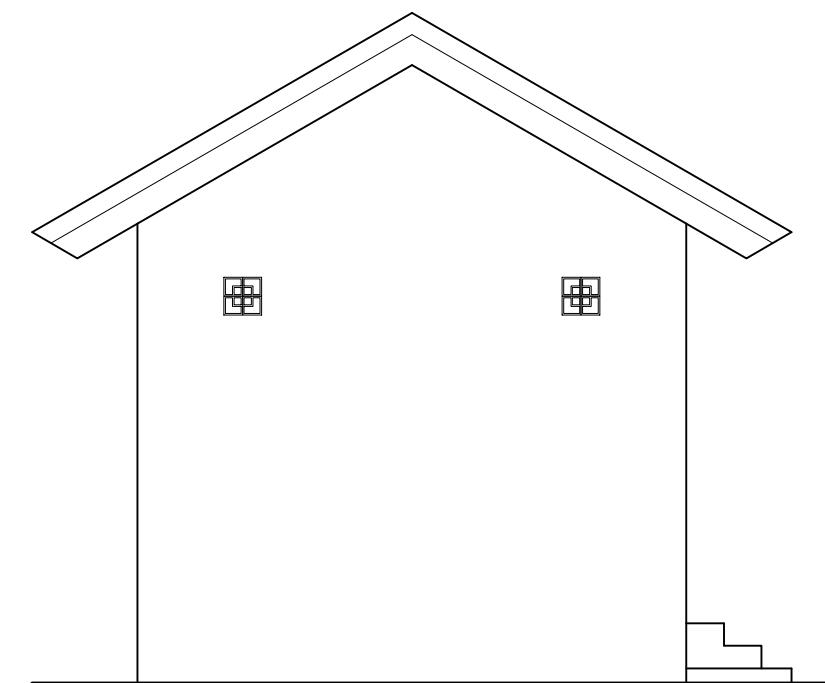

Tampak Barat
skala 1 : 50

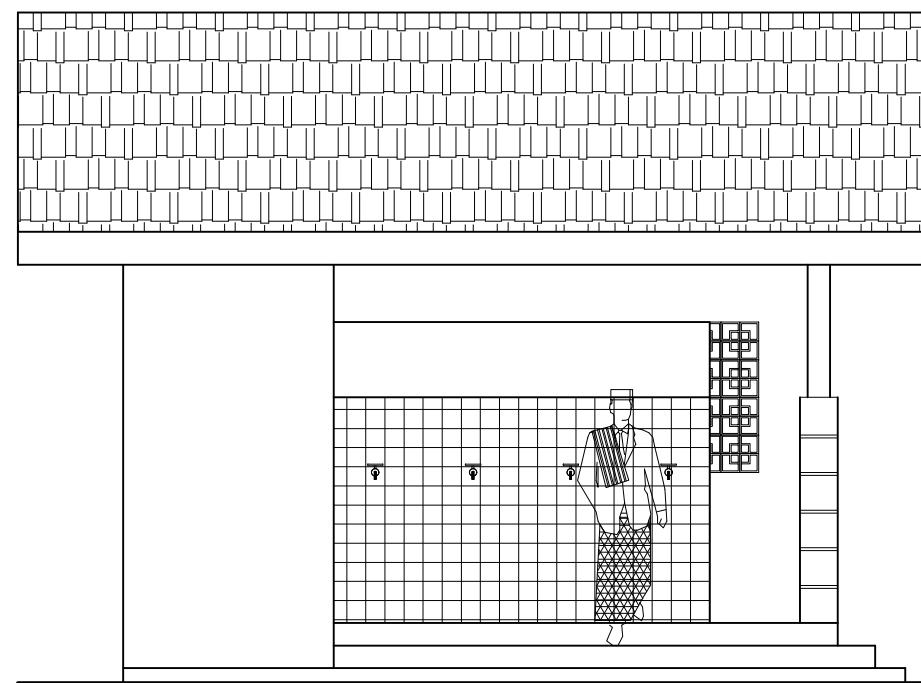


Tampak Selatan
skala 1 : 50

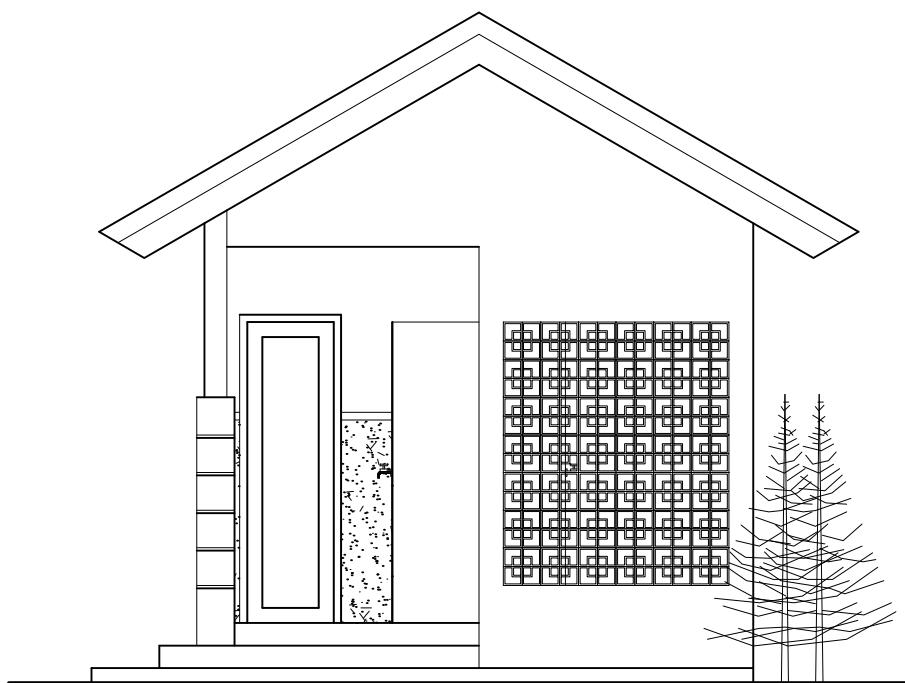


Tampak Timur
skala 1 : 50

| DEPARTEMEN ARSITEKTUR FAKULTAS TEKNIK UNIVERSITAS HASANUDDIN | STUDIO PERANCANGAN TUGAS AKHIR PERIODE II DESEMBER AKHIR 2020 | DOSEN PEMIMBING Dr. Ir. HARTAWAN, MT Ir. H. MUH. SYAVIR LATIEF, M.Si | MAHASISWA/STB AWAL HIDAYAT | KOMPLEKS OLAHRAGA DAN REKREASI PANTAI BAROMBONG DI MAKASSAR | GAMBAR TAMPAK TEMPAT WUDHU | SKALA 1 : 50 | NO. LEMBAR | JML. LEMBAR | KETERANGAN |
|--|---|--|-------------------------------|--|----------------------------------|-----------------|------------|-------------|------------|
|--|---|--|-------------------------------|--|----------------------------------|-----------------|------------|-------------|------------|

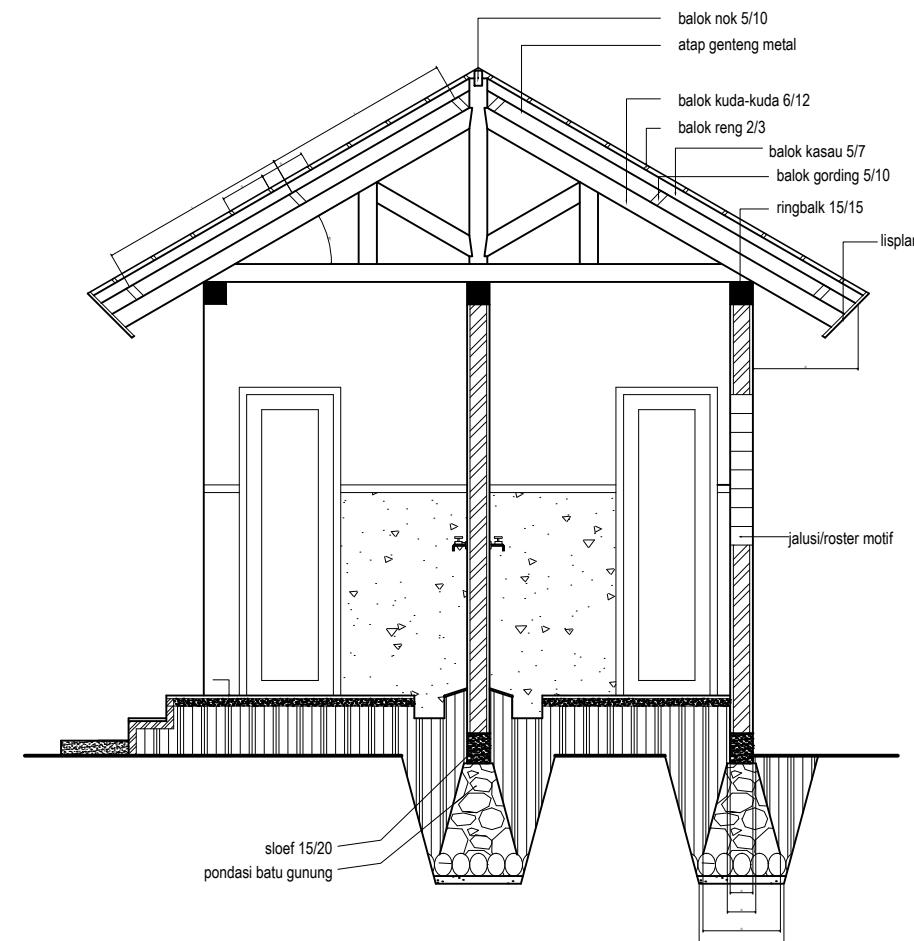


Potongan A-A
skala 1 : 50

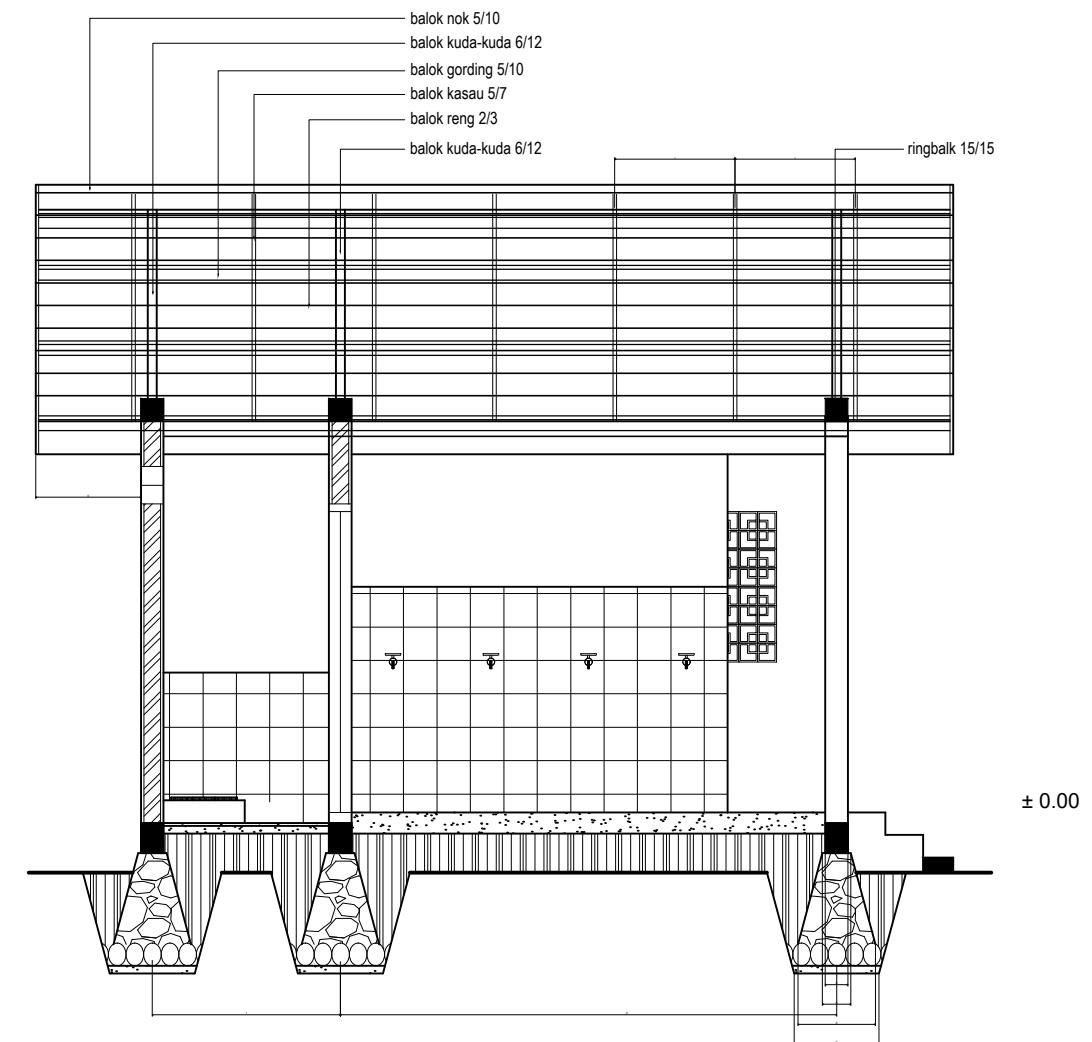


Potongan B-B
skala 1 : 50


| DEPARTEMEN ARSITEKTUR FAKULTAS TEKNIK UNIVERSITAS HASANUDDIN | STUDIO PERANCANGAN TUGAS AKHIR PERIODE II DESEMBER AKHIR 2020 | DOSEN PEMIMPING Dr. Ir. HARTAWAN, MT Ir. H. MUH. SYAVIR LATIEF, M.Si | MAHASISWA/STB AWAL HIDAYAT | KOMPLEKS OLAHRAGA DAN REKREASI PANTAI BAROMBONG DI MAKASSAR | GAMBAR POTONGAN TEMPAT WUDHU | SKALA 1 : 50 | NO. LEMBAR | JML. LEMBAR | KETERANGAN |
|--|---|--|-------------------------------|--|---------------------------------|-----------------|------------|-------------|------------|
|--|---|--|-------------------------------|--|---------------------------------|-----------------|------------|-------------|------------|

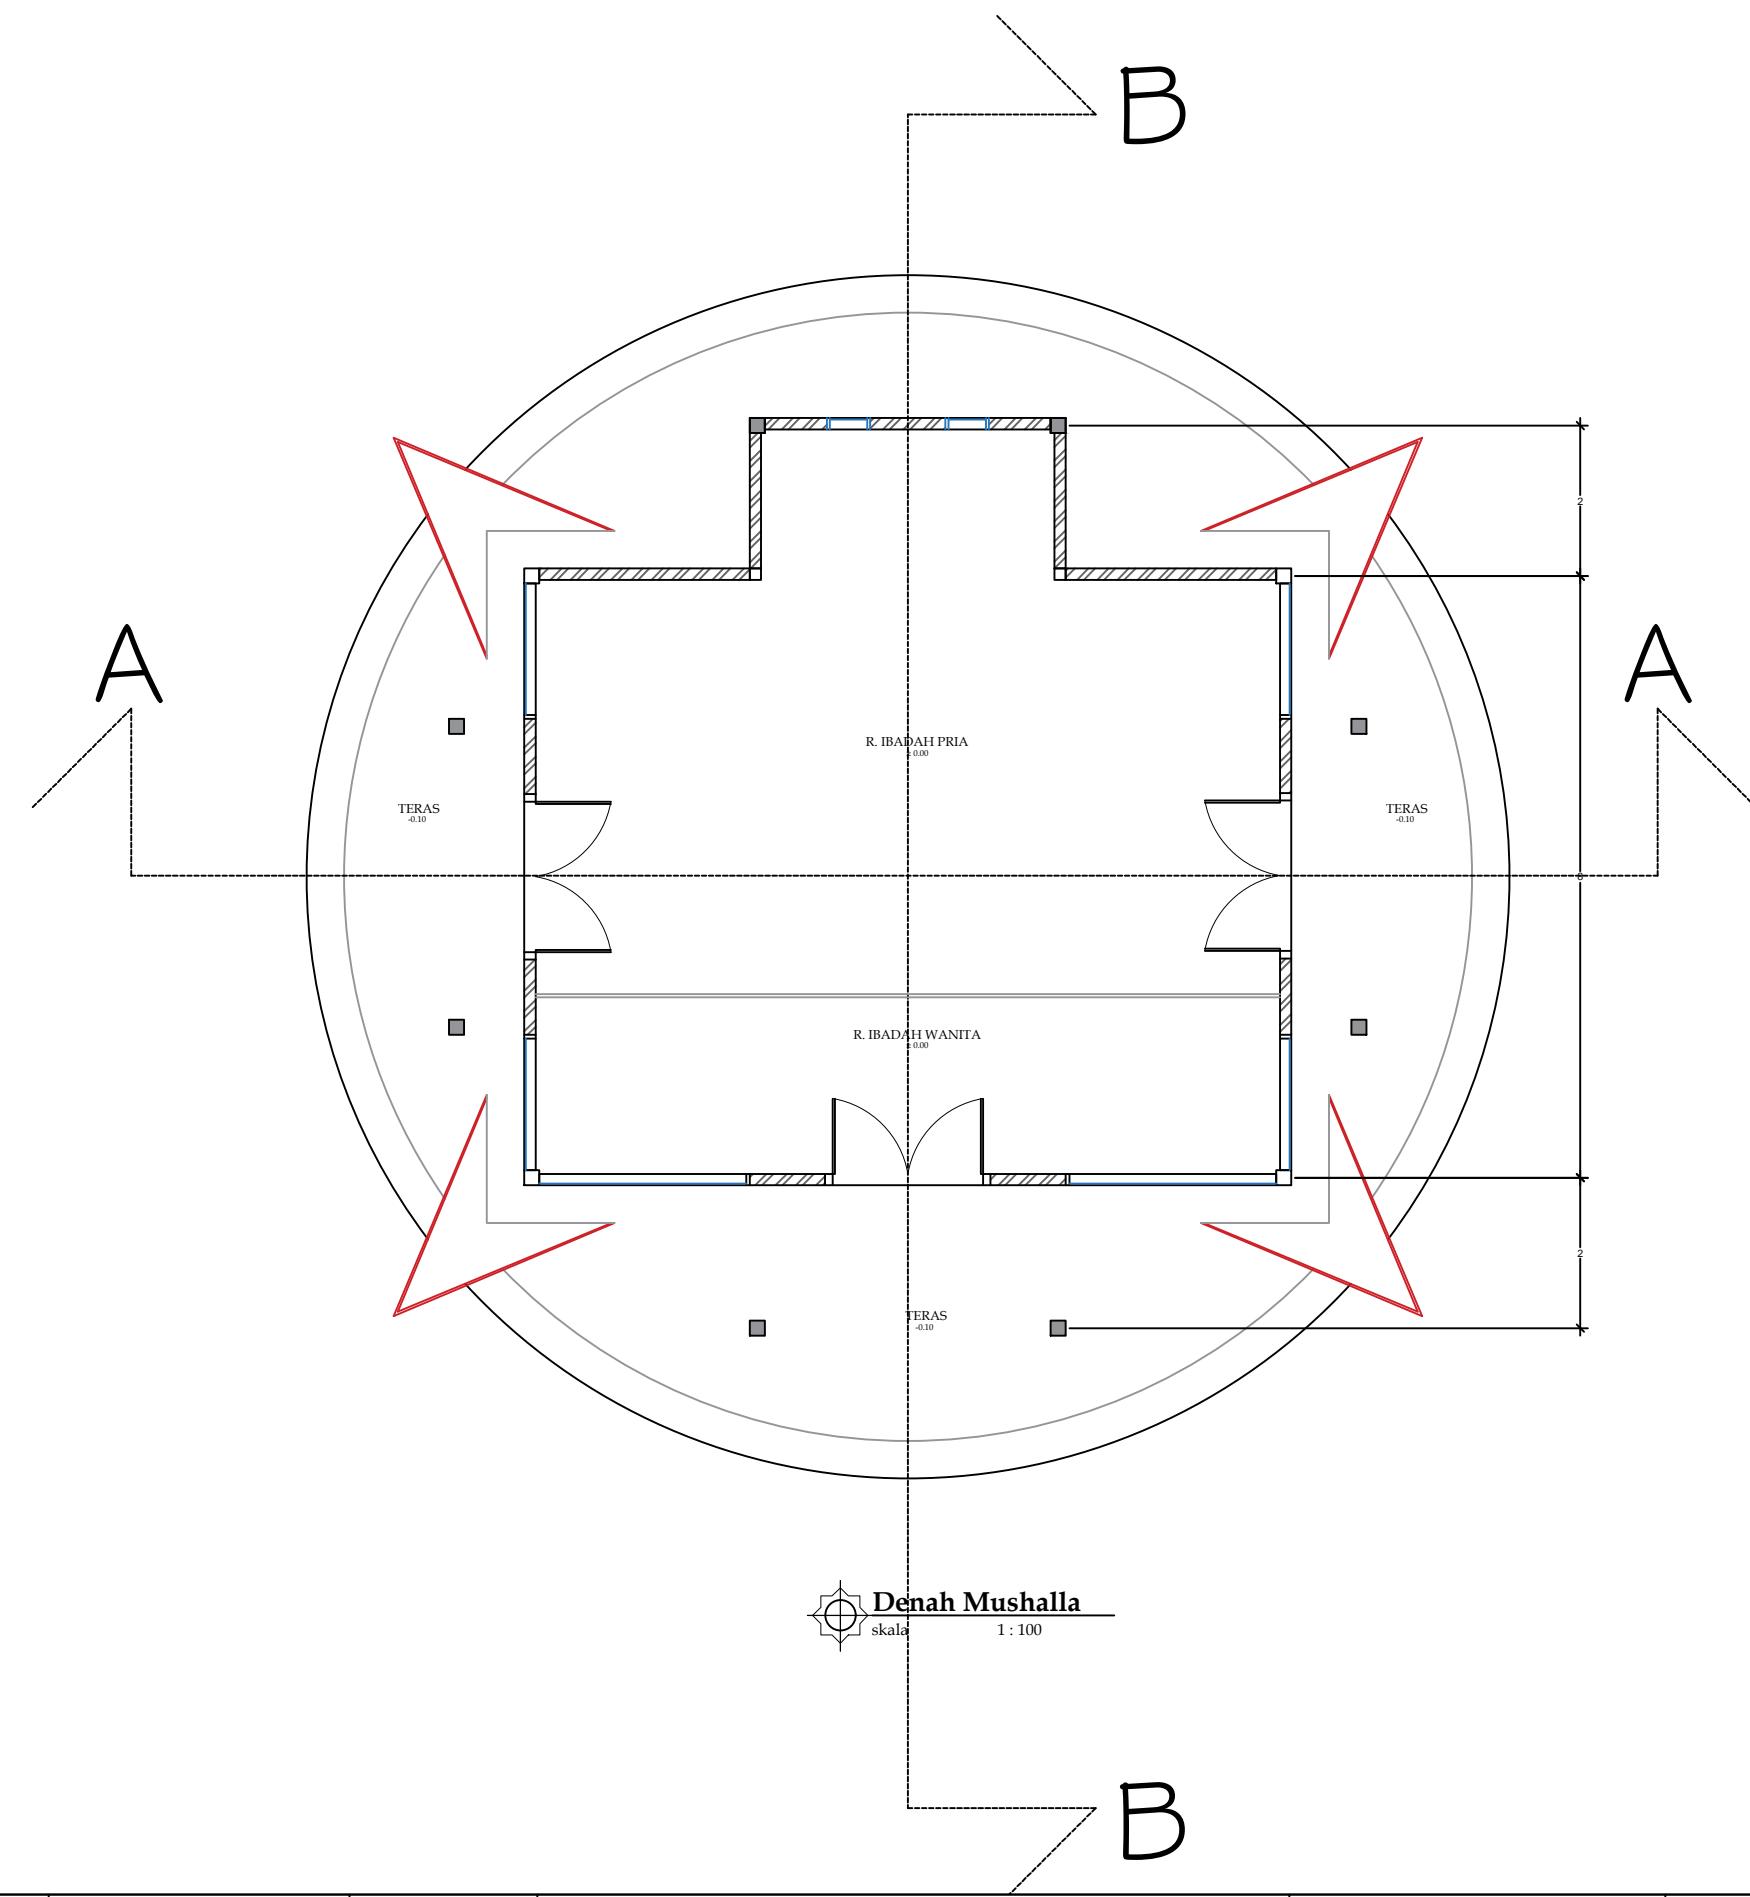

| DEPARTEMEN ARSITEKTUR FAKULTAS TEKNIK UNIVERSITAS HASANUDDIN | STUDIO PERANCANGAN TUGAS AKHIR PERIODE II DESEMBER AKHIR 2020 | DOSEN PEMIMBING Dr. Ir. HARTAWAN, MT Ir. H. MUH. SYAVIR LATIEF, M.Si | MAHASISWA/STB AWAL HIDAYAT | KOMPLEKS OLAHRAGA DAN REKREASI PANTAI BAROMBONG DI MAKASSAR | GAMBAR DENAH MUSALLAH | SKALA 1 : 100 | NO. LEMBAR | JML. LEMBAR | KETERANGAN |
|--|---|--|-------------------------------|--|--------------------------|------------------|------------|-------------|------------|
|--|---|--|-------------------------------|--|--------------------------|------------------|------------|-------------|------------|

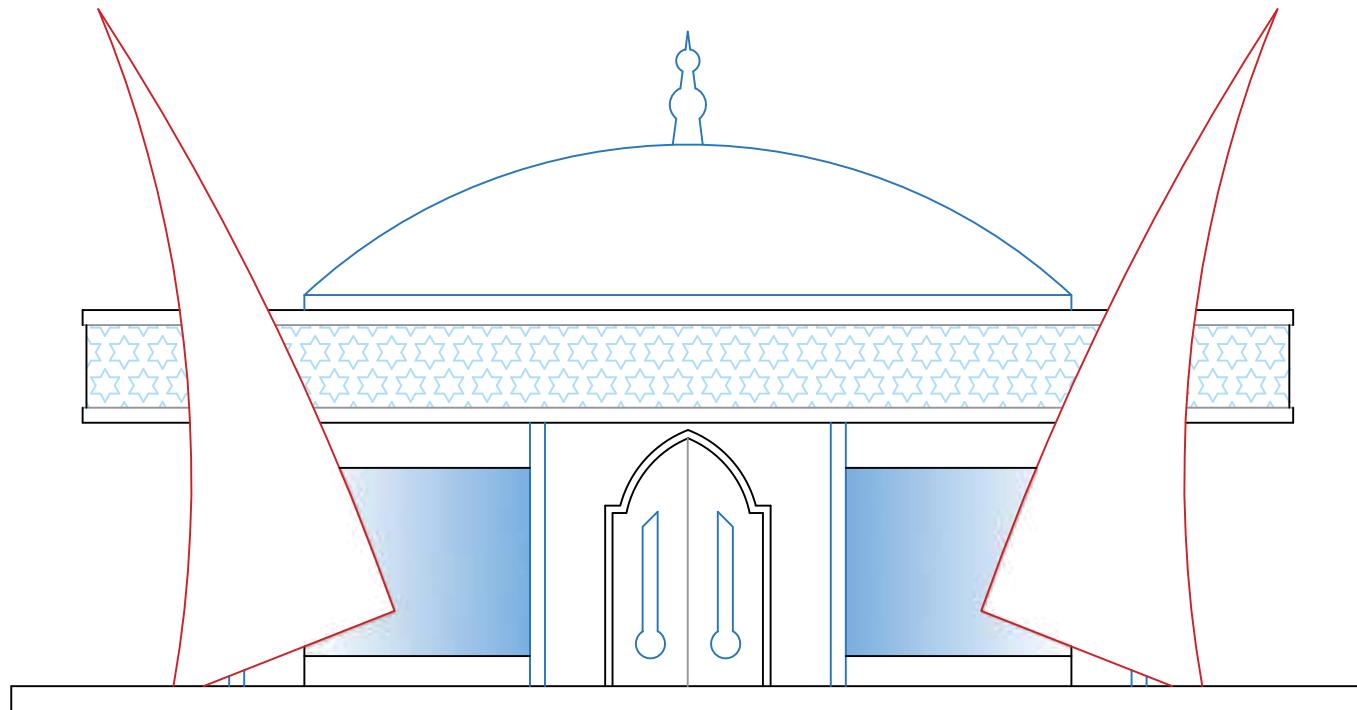


Tampak Depan
skala 1 : 100

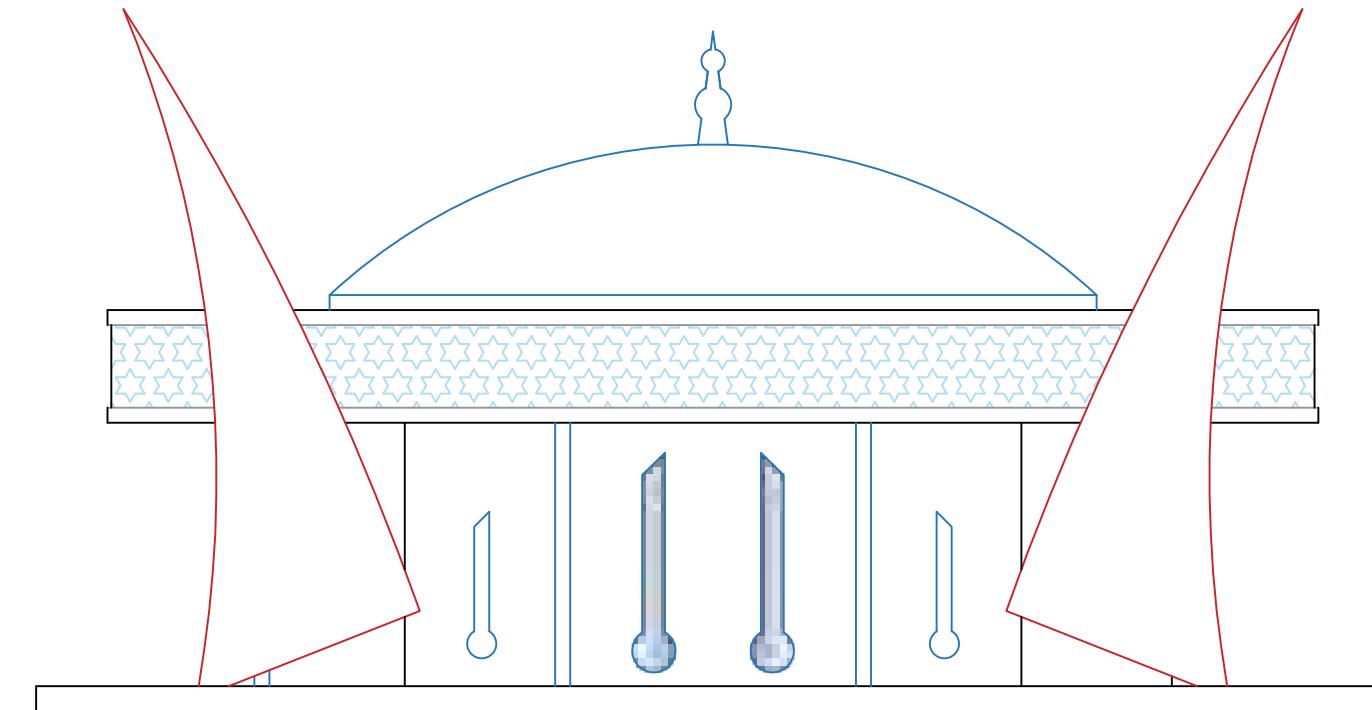


Tampak Belakang
skala 1 : 100

| DEPARTEMEN ARSITEKTUR FAKULTAS TEKNIK UNIVERSITAS HASANUDDIN | STUDIO PERANCANGAN TUGAS AKHIR PERIODE II DESEMBER AKHIR 2020 | DOSEN PEMIMBING Dr. Ir. HARTAWAN, MT Ir. H. MUH. SYAVIR LATIEF, M.Si | MAHASISWA/STB AWAL HIDAYAT | KOMPLEKS OLAHRAGA DAN REKREASI PANTAI BAROMBONG DI MAKASSAR | GAMBAR TAMPAK DEPAN DAN BELAKANG MUSALLAH | SKALA 1 : 100 | NO. LEMBAR | JML. LEMBAR | KETERANGAN |
|---|---|--|-------------------------------|--|---|------------------|------------|-------------|------------|
|---|---|--|-------------------------------|--|---|------------------|------------|-------------|------------|


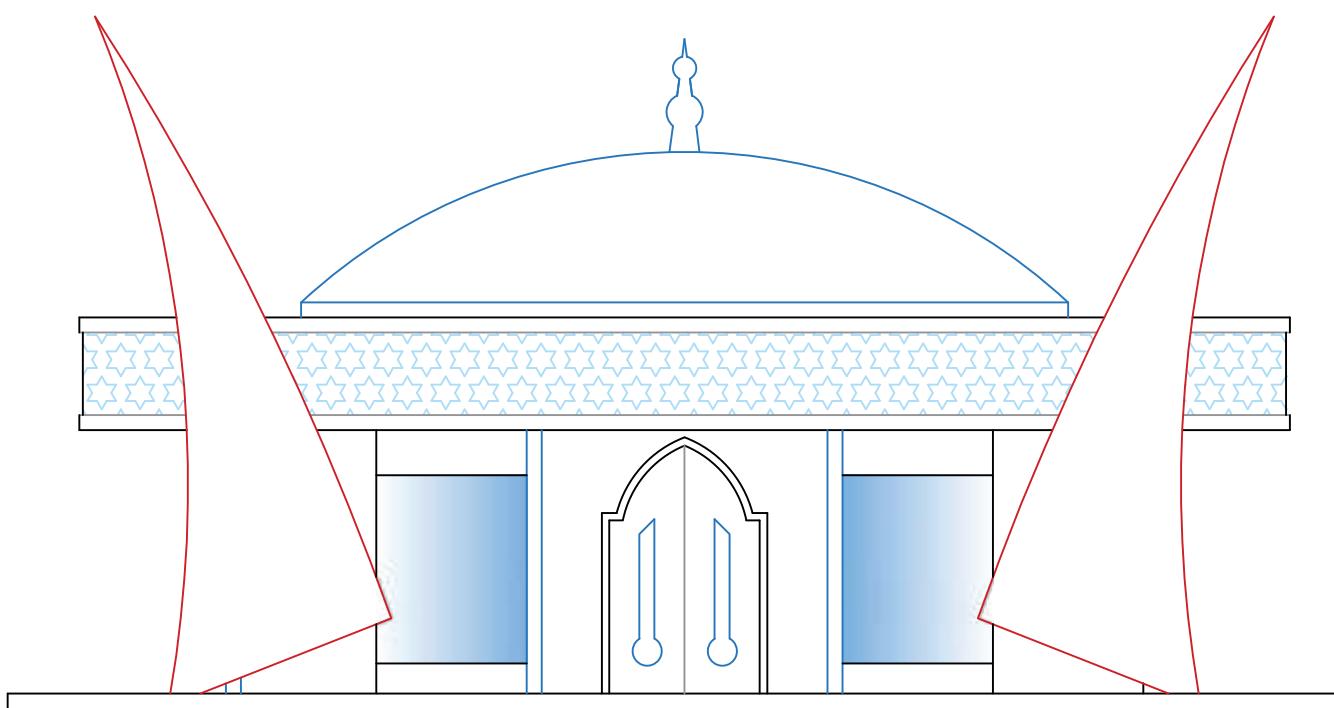


Tampak Samping Kanan
skala 1 : 100

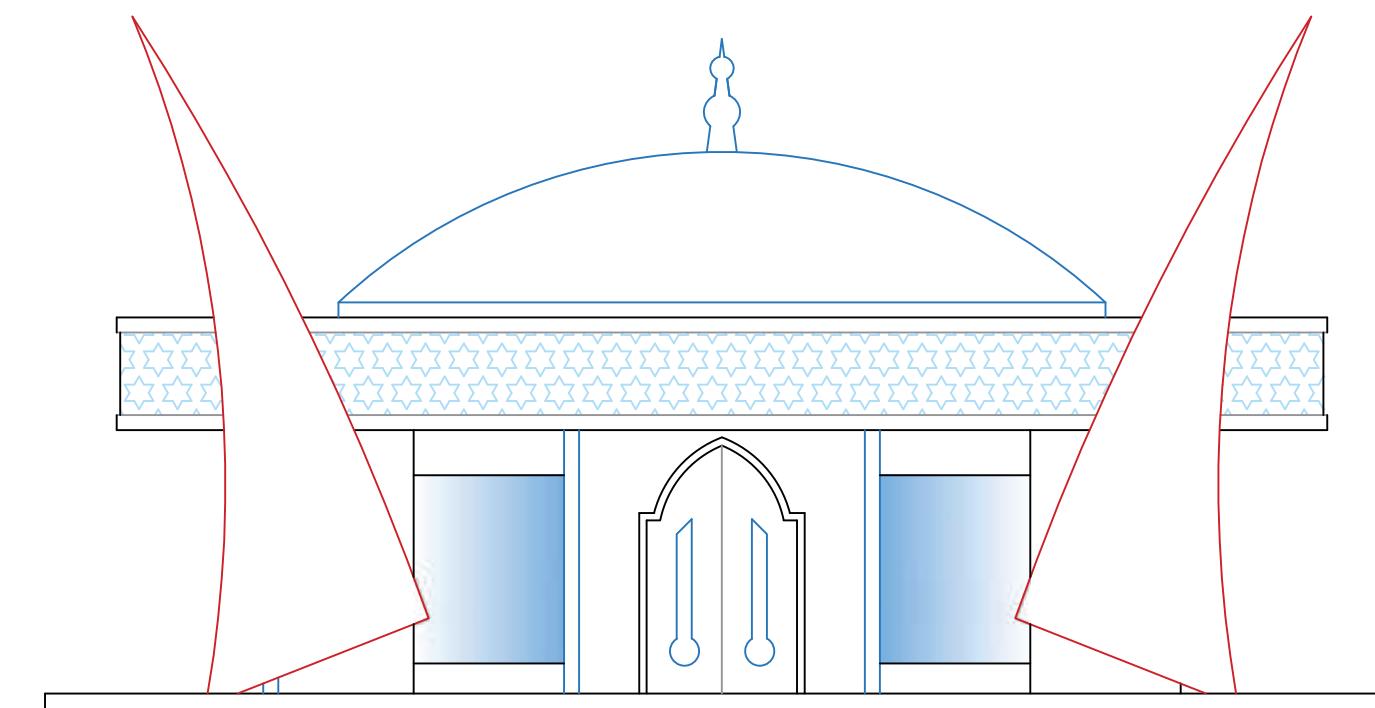


Tampak Samping Kiri
skala 1 : 100

| DEPARTEMEN ARSITEKTUR FAKULTAS TEKNIK UNIVERSITAS HASANUDDIN | STUDIO PERANCANGAN TUGAS AKHIR PERIODE II DESEMBER AKHIR 2020 | DOSEN PEMIMBING Dr. Ir. HARTAWAN, MT Ir. H. MUH. SYAVIR LATIEF, M.Si | MAHASISWA/STB AWAL HIDAYAT | KOMPLEKS OLAHRAGA DAN REKREASI PANTAI BAROMBONG DI MAKASSAR | GAMBAR | SKALA | NO. LEMBAR | JML. LEMBAR | KETERANGAN |
|---|---|--|-------------------------------|--|---------|-------|------------|-------------|------------|
| | | | | TAMPAK KIRI DAN KANAN MUSALLAH | 1 : 100 | | | | |

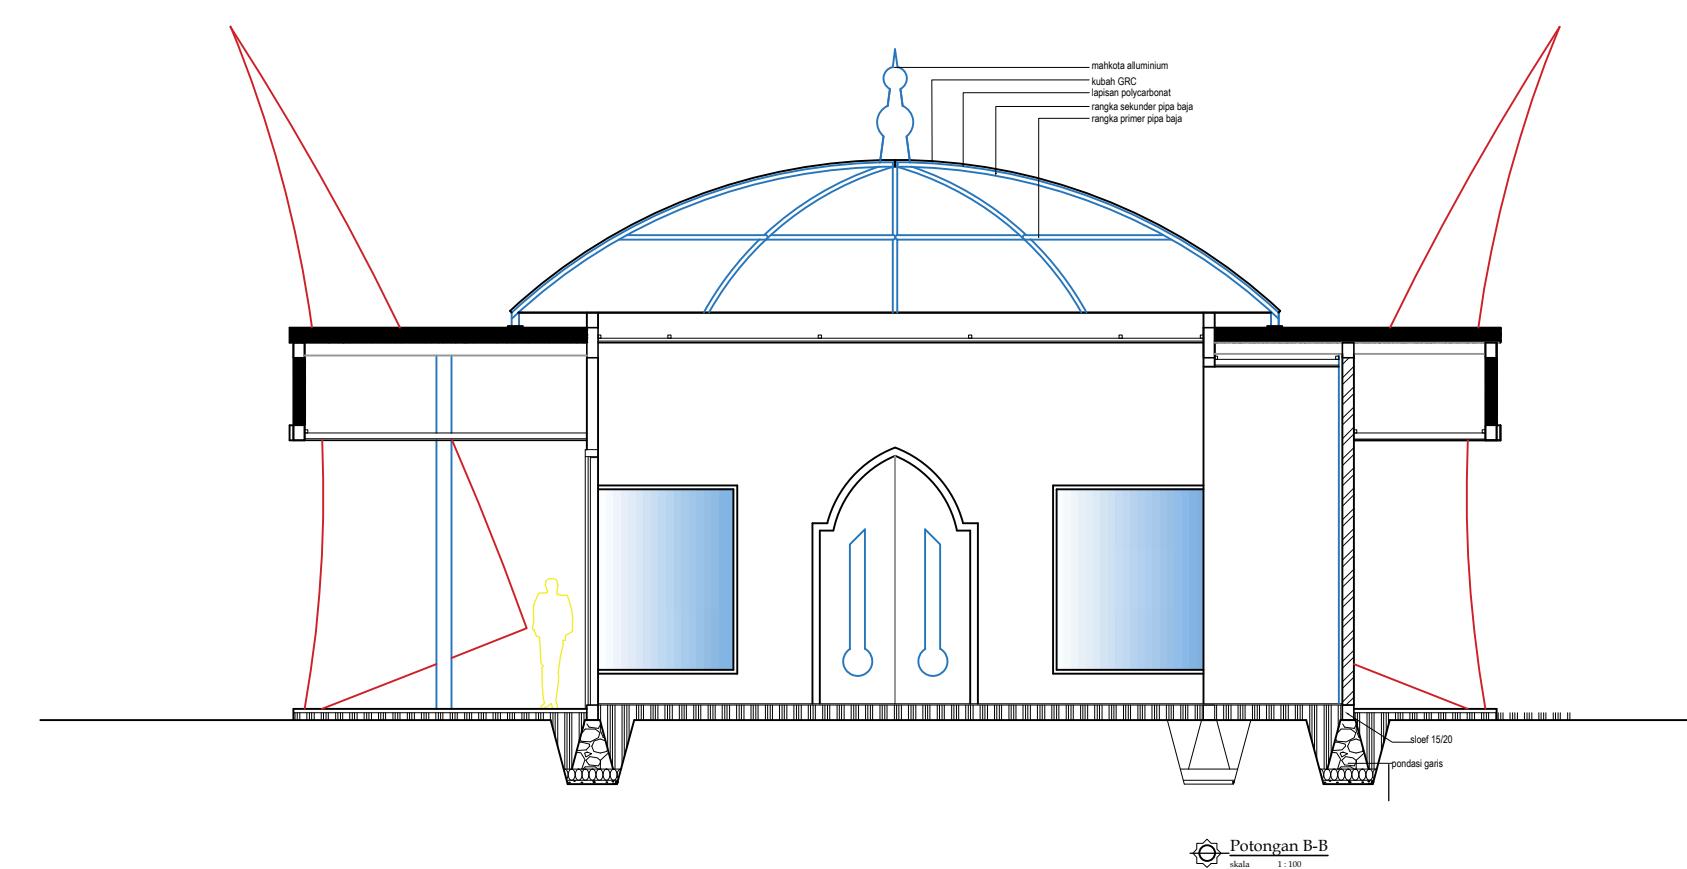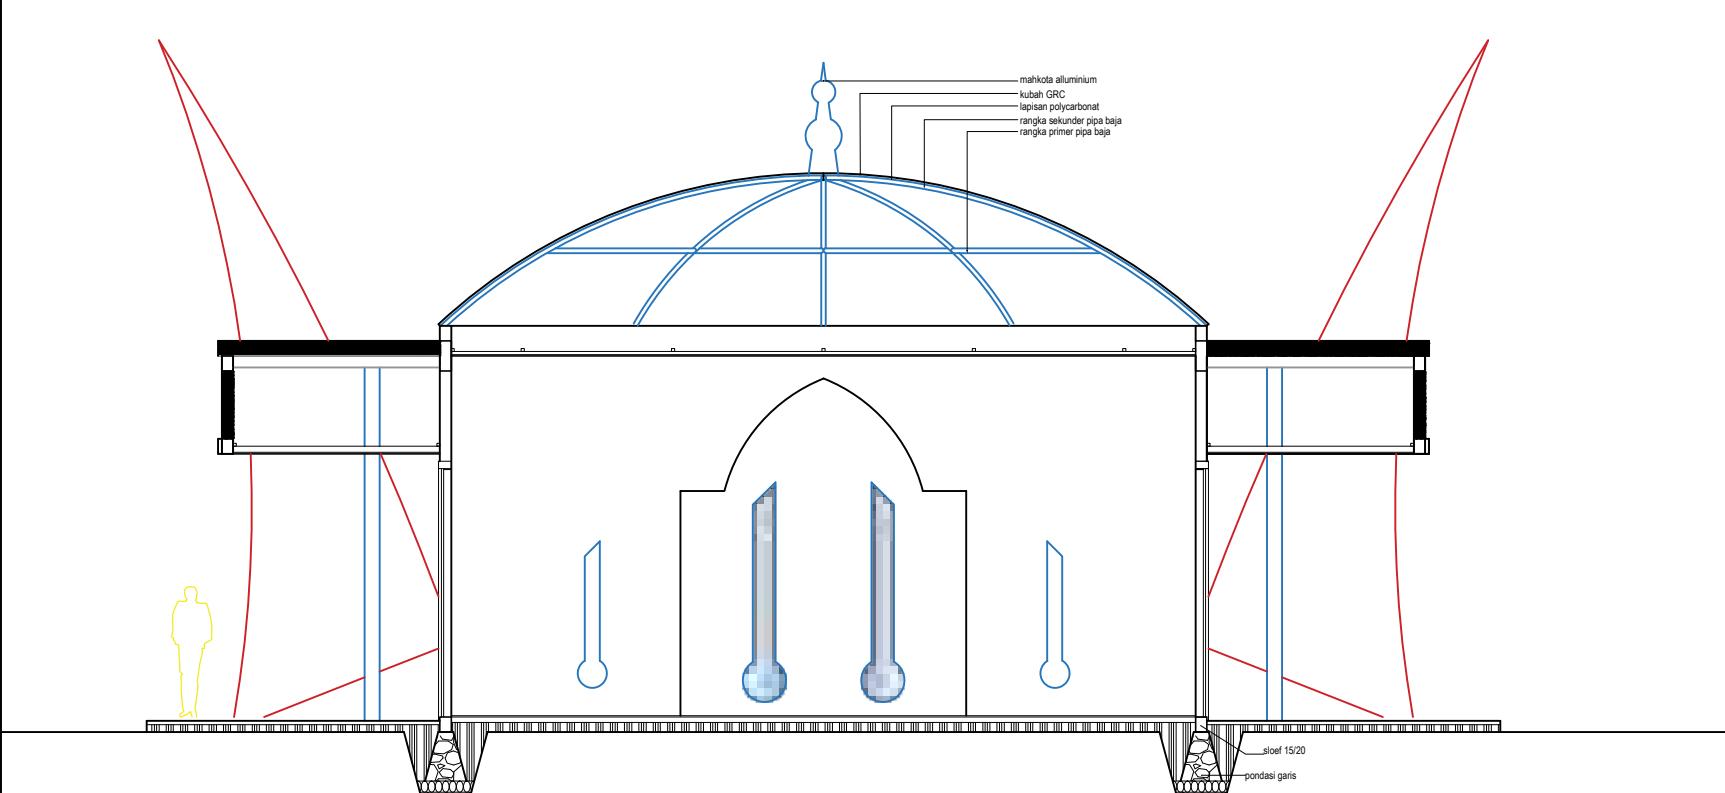


| DEPARTEMEN ARSITEKTUR FAKULTAS TEKNIK UNIVERSITAS HASANUDDIN | STUDIO PERANCANGAN TUGAS AKHIR PERIODE II DESEMBER AKHIR 2020 | DOSEN PEMIMPING Dr. Ir. HARTAWAN, MT Ir. H. MUH. SYAVIR LATIEF, M.Si | MAHASISWA/STB AWAL HIDAYAT | KOMPLEKS OLAHRAGA DAN REKREASI PANTAI BAROMBONG DI MAKASSAR | GAMBAR POTONGAN MUSALLAH | SKALA 1 : 100 | NO. LEMBAR | JML. LEMBAR | KETERANGAN |
|--|---|--|-------------------------------|--|-----------------------------|------------------|------------|-------------|------------|
|--|---|--|-------------------------------|--|-----------------------------|------------------|------------|-------------|------------|

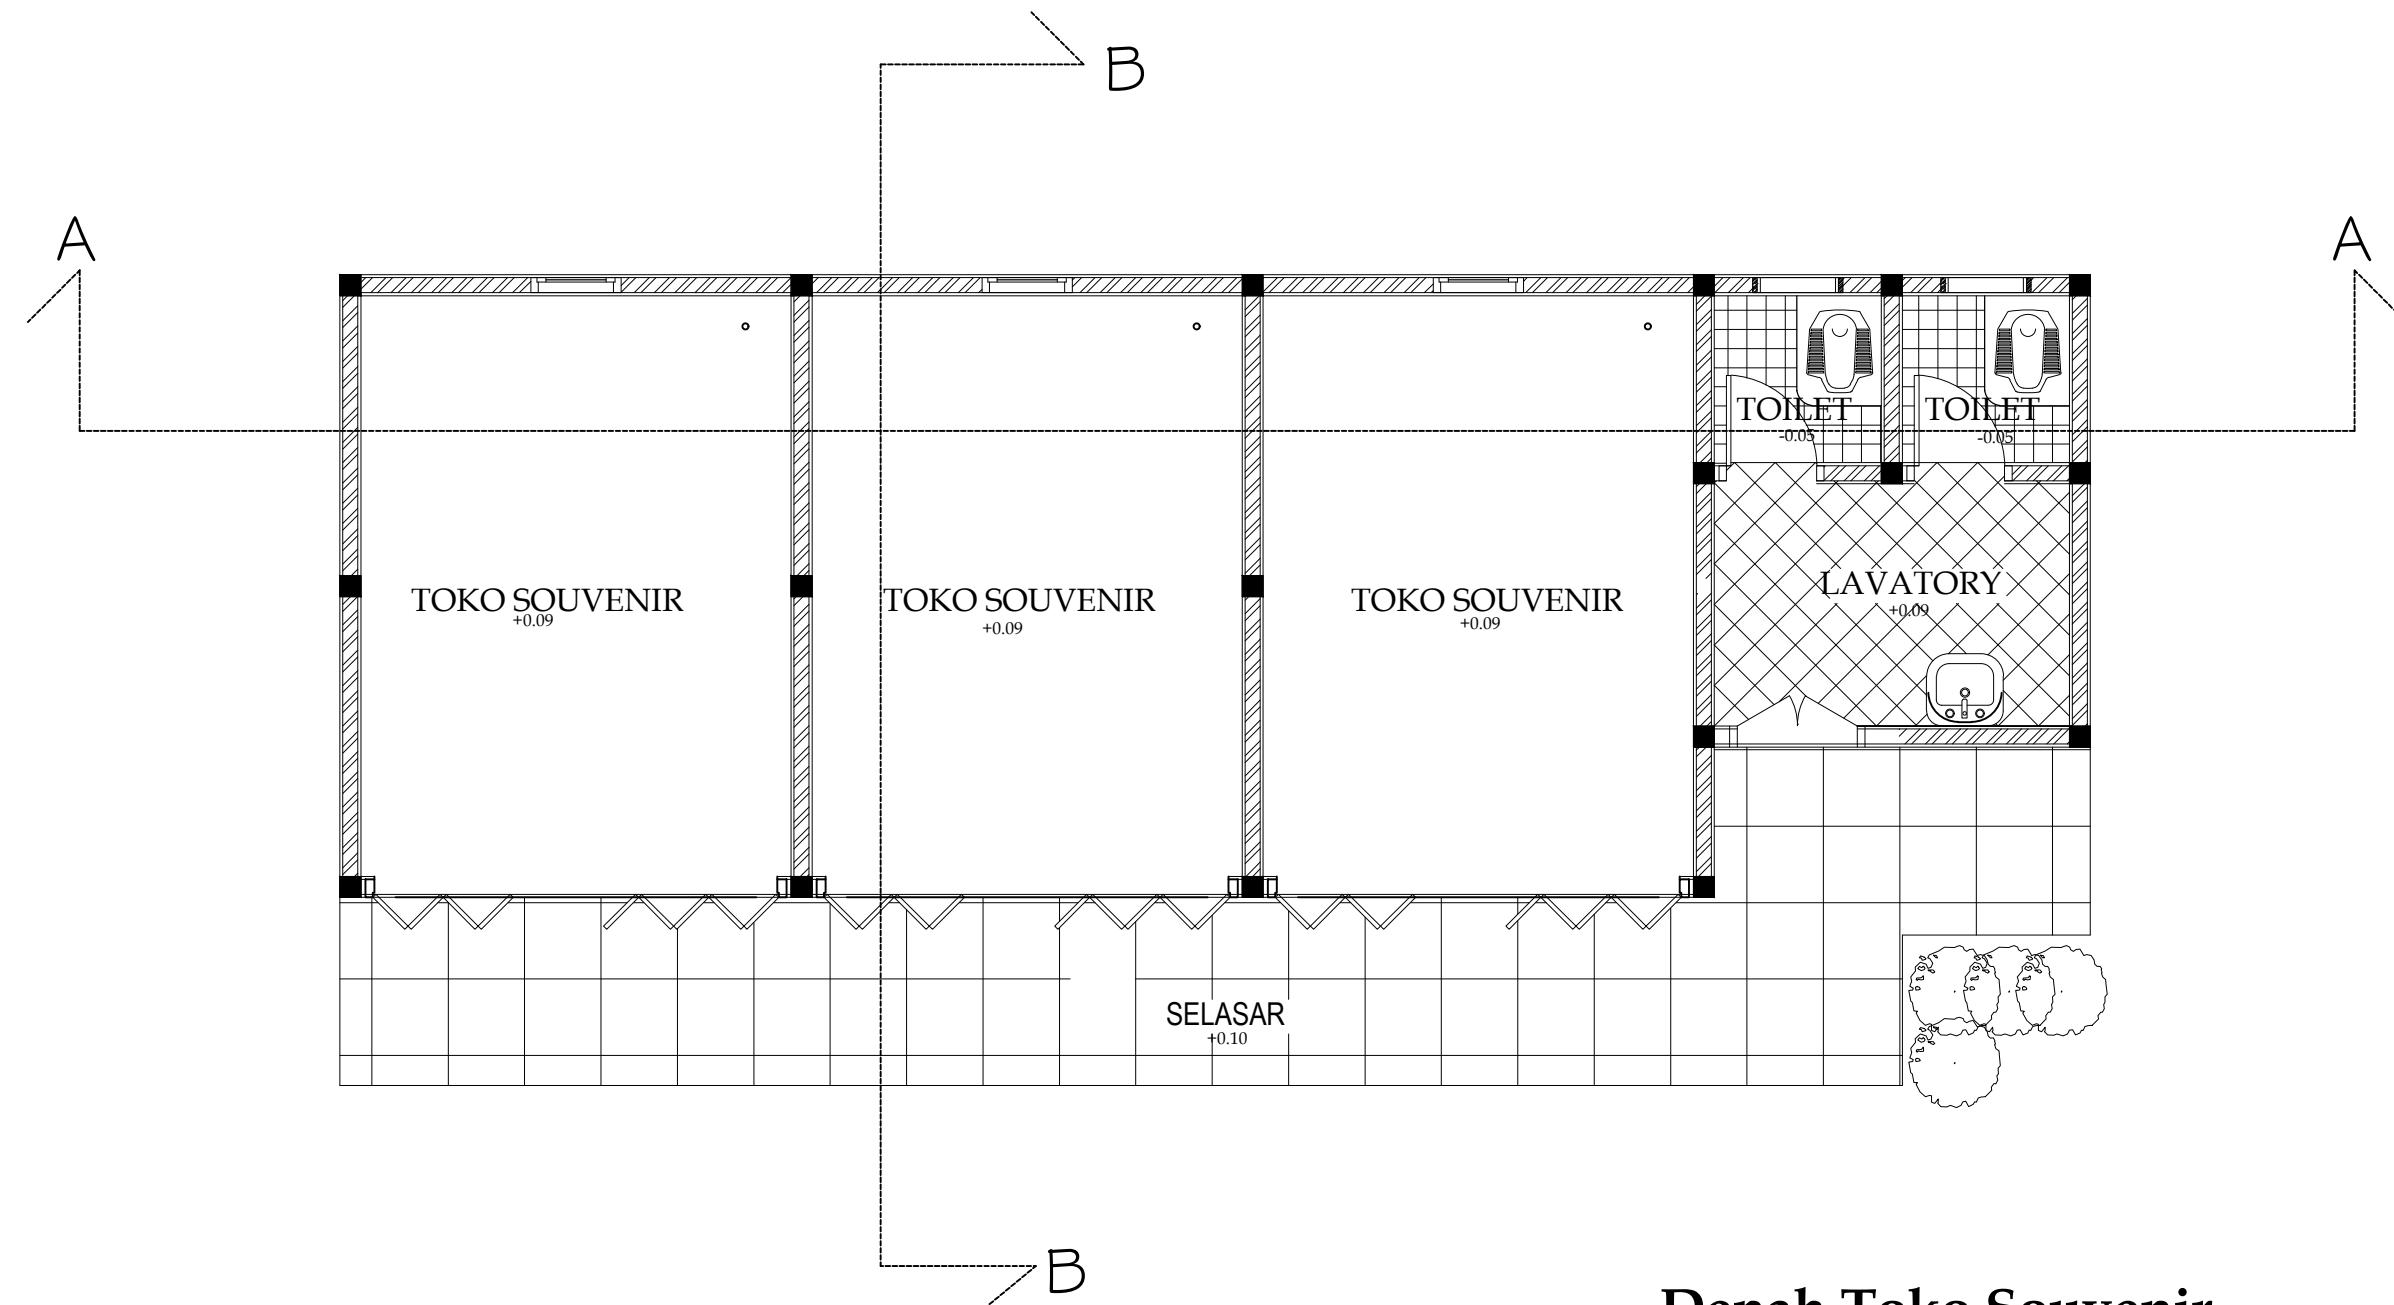

Denah Toko Souvenir

skala 1 : 50


| | | | | | | | | | |
|------------------------|-----------------------------------|---------------------------------|---------------|--|-----------------------|--------|------------|-------------|------------|
| DEPARTEMEN ARSITEKTUR | STUDIO PERANCANGAN TUGAS AKHIR | DOSEN PEMIMBING | MAHASISWA/STB | KOMPLEKS OLAHRAGA DAN REKREASI PANTAI BAROMBONG DI MAKASSAR | GAMBAR | SKALA | NO. LEMBAR | JML. LEMBAR | KETERANGAN |
| FAKULTAS TEKNIK | PERIODE II | Dr. Ir. HARTAWAN, MT | AWAL HIDAYAT | | | | | | |
| UNIVERSITAS HASANUDDIN | DESEMBER AKHIR 2020 | Ir. H. MUH. SYAVIR LATIEF, M.Si | | | DENAH TOKO SUVENIR | 1 : 50 | | | |

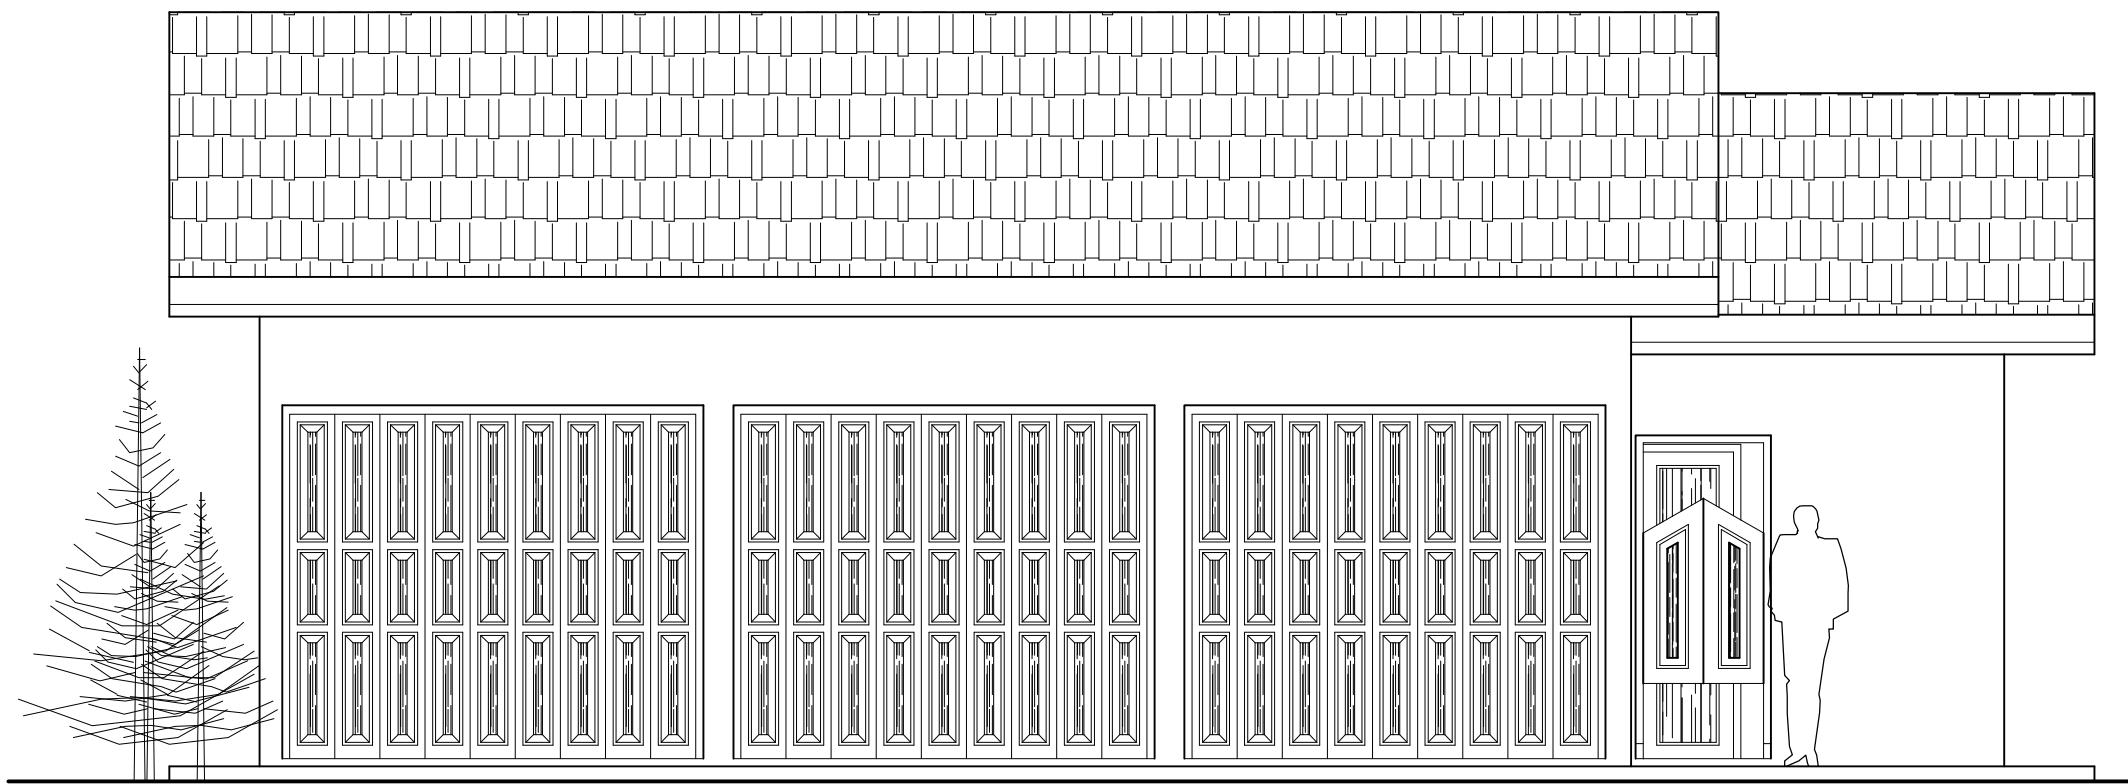

Tampak Depan

skala

1 : 50

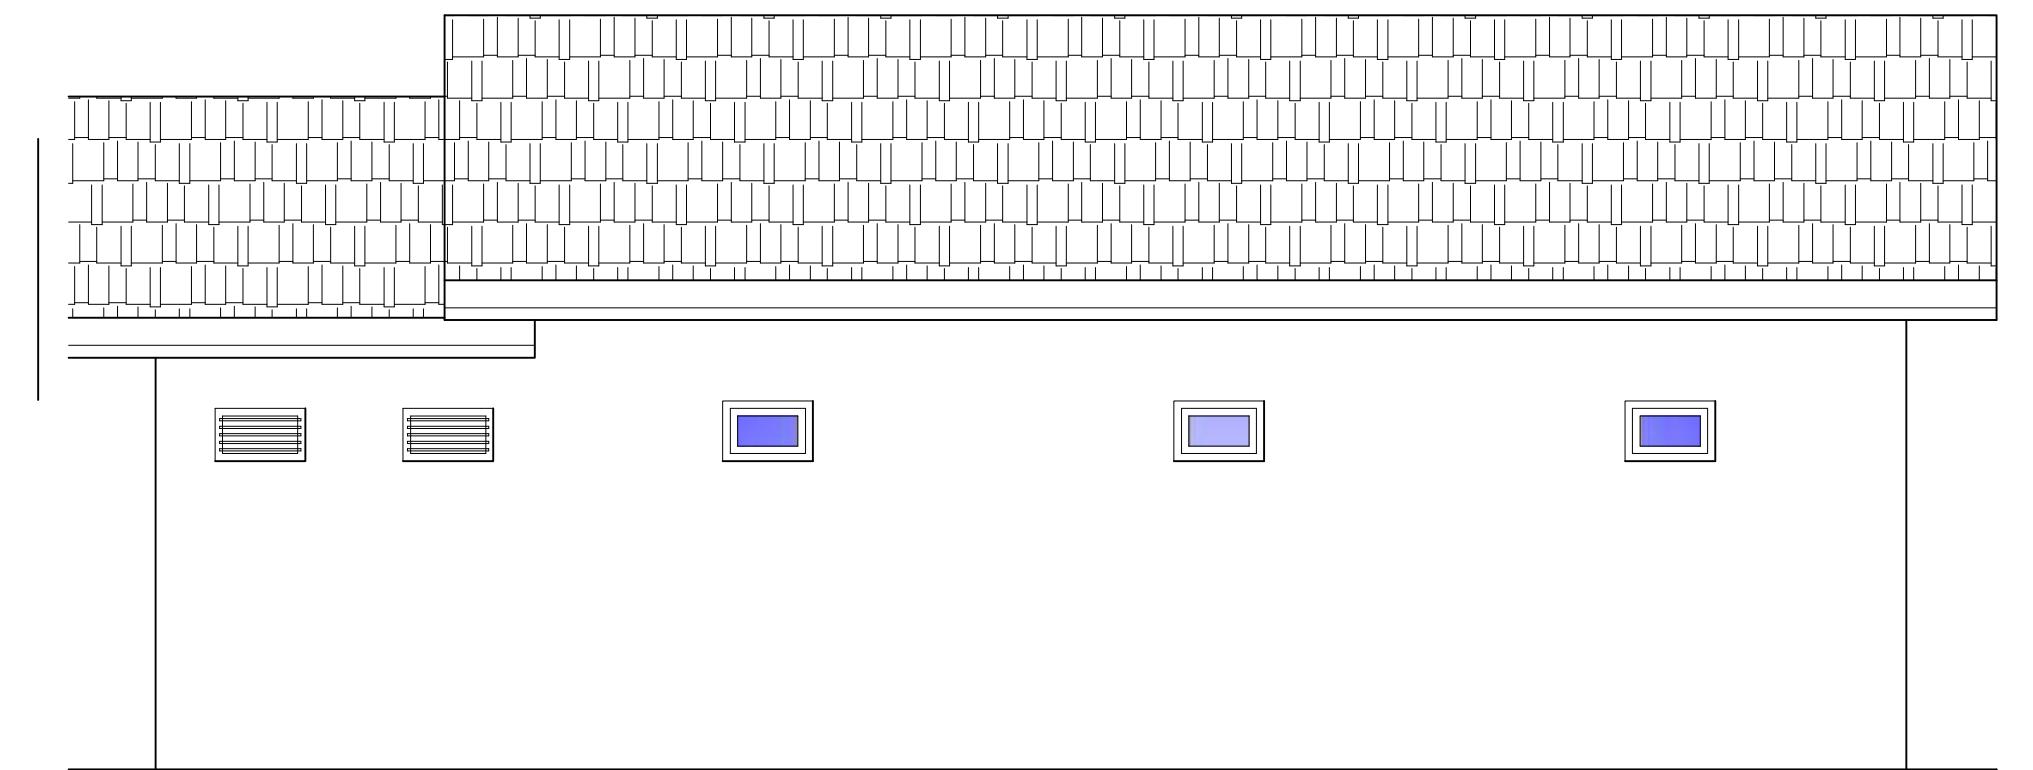


Tampak Belakang


skala

1 : 50

| DEPARTEMEN ARSITEKTUR FAKULTAS TEKNIK UNIVERSITAS HASANUDDIN | STUDIO PERANCANGAN TUGAS AKHIR PERIODE II DESEMBER AKHIR 2020 | DOSEN PEMIMBING Dr. Ir. HARTAWAN, MT Ir. H. MUH. SYAVIR LATIEF, M.Si | MAHASISWA/STB AWAL HIDAYAT | KOMPLEKS OLAHRAGA DAN REKREASI PANTAI BAROMBONG DI MAKASSAR | GAMBAR | SKALA | NO. LEMBAR | JML. LEMBAR | KETERANGAN |
|--|---|--|-------------------------------|--|--------|-------|------------|-------------|------------|
| | | | | DENAH TAMPAK DEPAN DAN BELAKANG TOKO SOUVENIR | 1 : 50 | | | | |

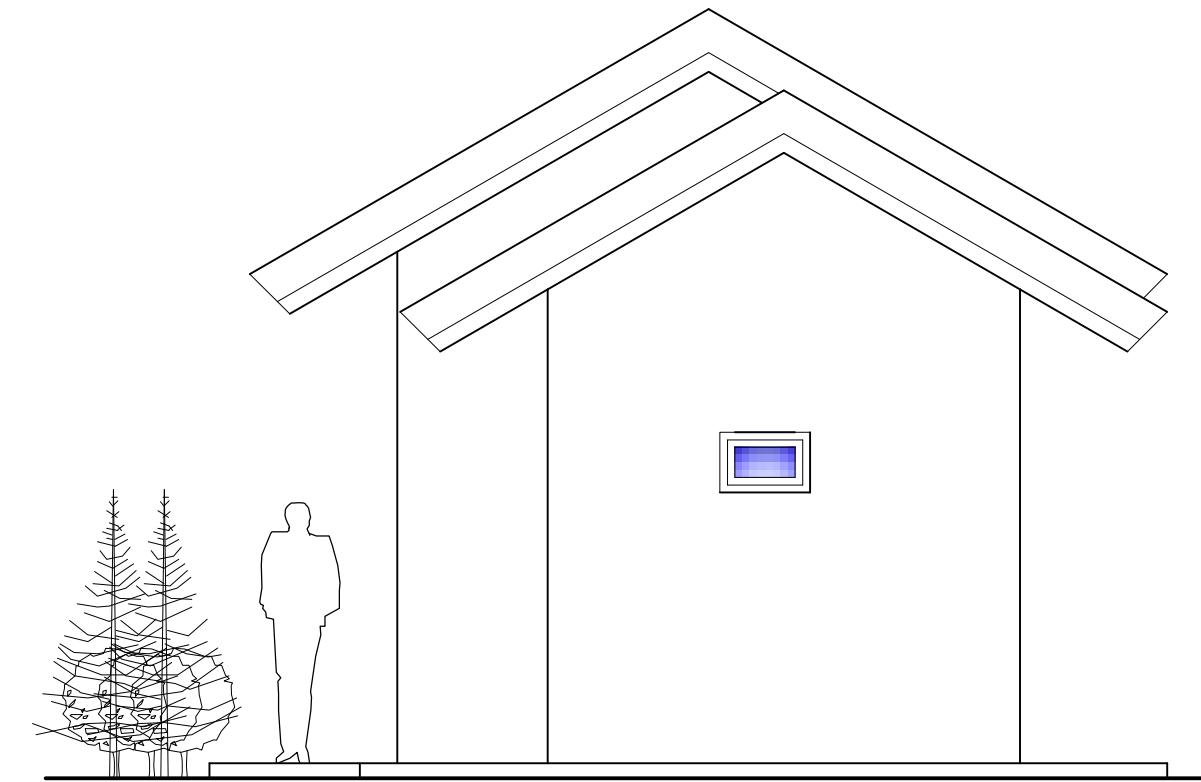


Tampak Samping Kiri
skala 1 : 50

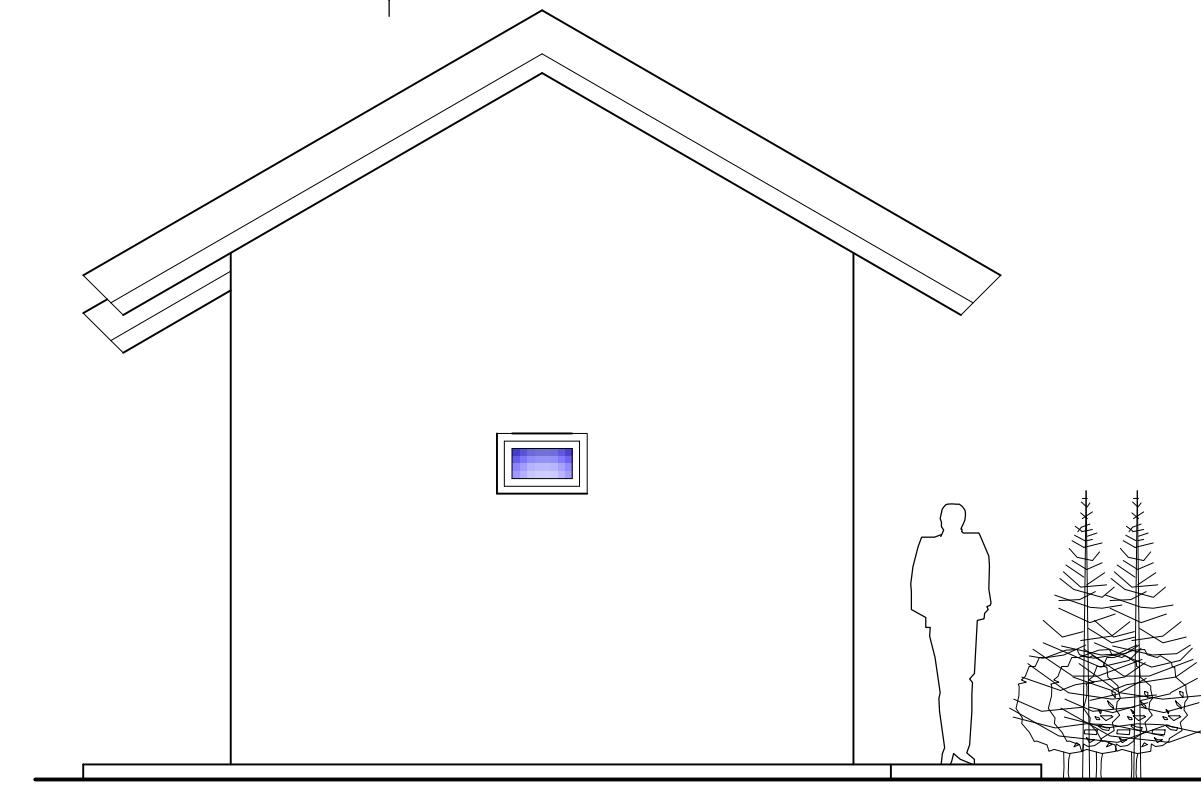


Tampak Samping Kanan
skala 1 : 50


| DEPARTEMEN ARSITEKTUR FAKULTAS TEKNIK UNIVERSITAS HASANUDDIN | STUDIO PERANCANGAN TUGAS AKHIR PERIODE II DESEMBER AKHIR 2020 | DOSEN PEMIMBING Dr. Ir. HARTAWAN, MT Ir. H. MUH. SYAVIR LATIEF, M.Si | MAHASISWA/STB AWAL HIDAYAT | KOMPLEKS OLAHRAGA DAN REKREASI PANTAI BAROMBONG DI MAKASSAR | GAMBAR | SKALA | NO. LEMBAR | JML. LEMBAR | KETERANGAN |
|---|---|--|-------------------------------|--|--------|--------|------------|-------------|------------|
| | | | | DENAH TAMPAK KIRI DAN KANAN TOKO SOUVENIR | | 1 : 50 | | | |

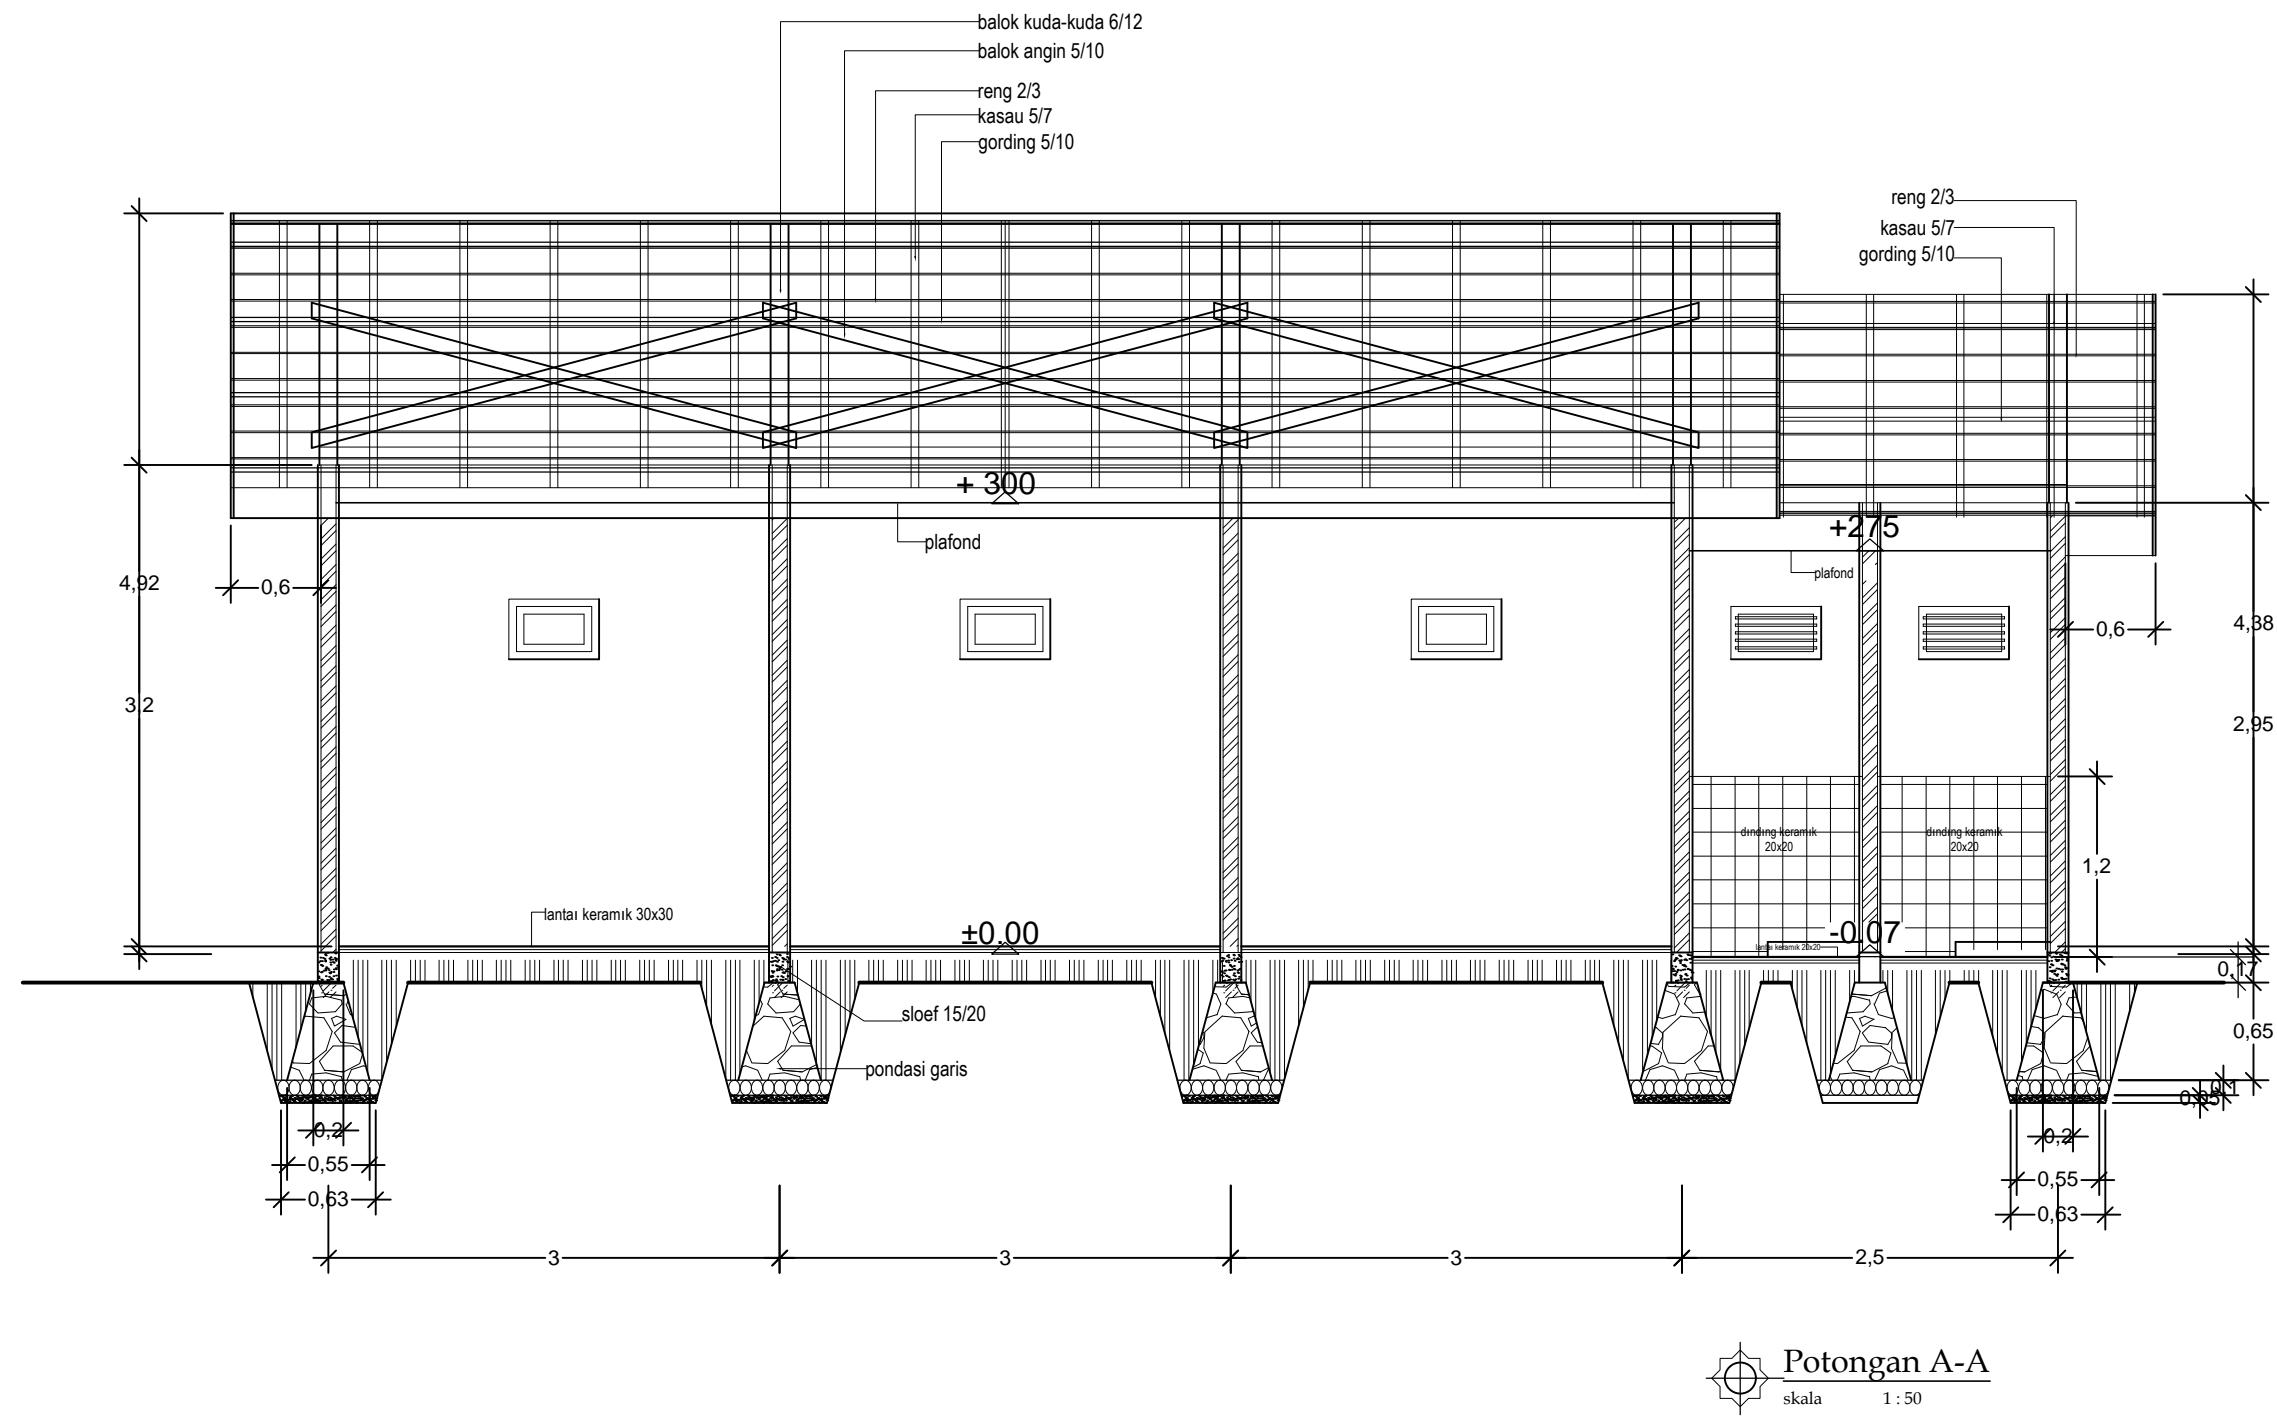



| DEPARTEMEN ARSITEKTUR FAKULTAS TEKNIK UNIVERSITAS HASANUDDIN | STUDIO PERANCANGAN TUGAS AKHIR PERIODE II DESEMBER AKHIR 2020 | DOSEN PEMIMPING Dr. Ir. HARTAWAN, MT Ir. H. MUH. SYAVIR LATIEF, M.Si | MAHASISWA/STB AWAL HIDAYAT | KOMPLEKS OLAHRAGA DAN REKREASI PANTAI BAROMBONG DI MAKASSAR | GAMBAR POTONGAN TOKO SUVENIR A-A | SKALA 1 : 50 | NO. LEMBAR | JML. LEMBAR | KETERANGAN |
|--|---|--|-------------------------------|--|-------------------------------------|-----------------|------------|-------------|------------|
|--|---|--|-------------------------------|--|-------------------------------------|-----------------|------------|-------------|------------|

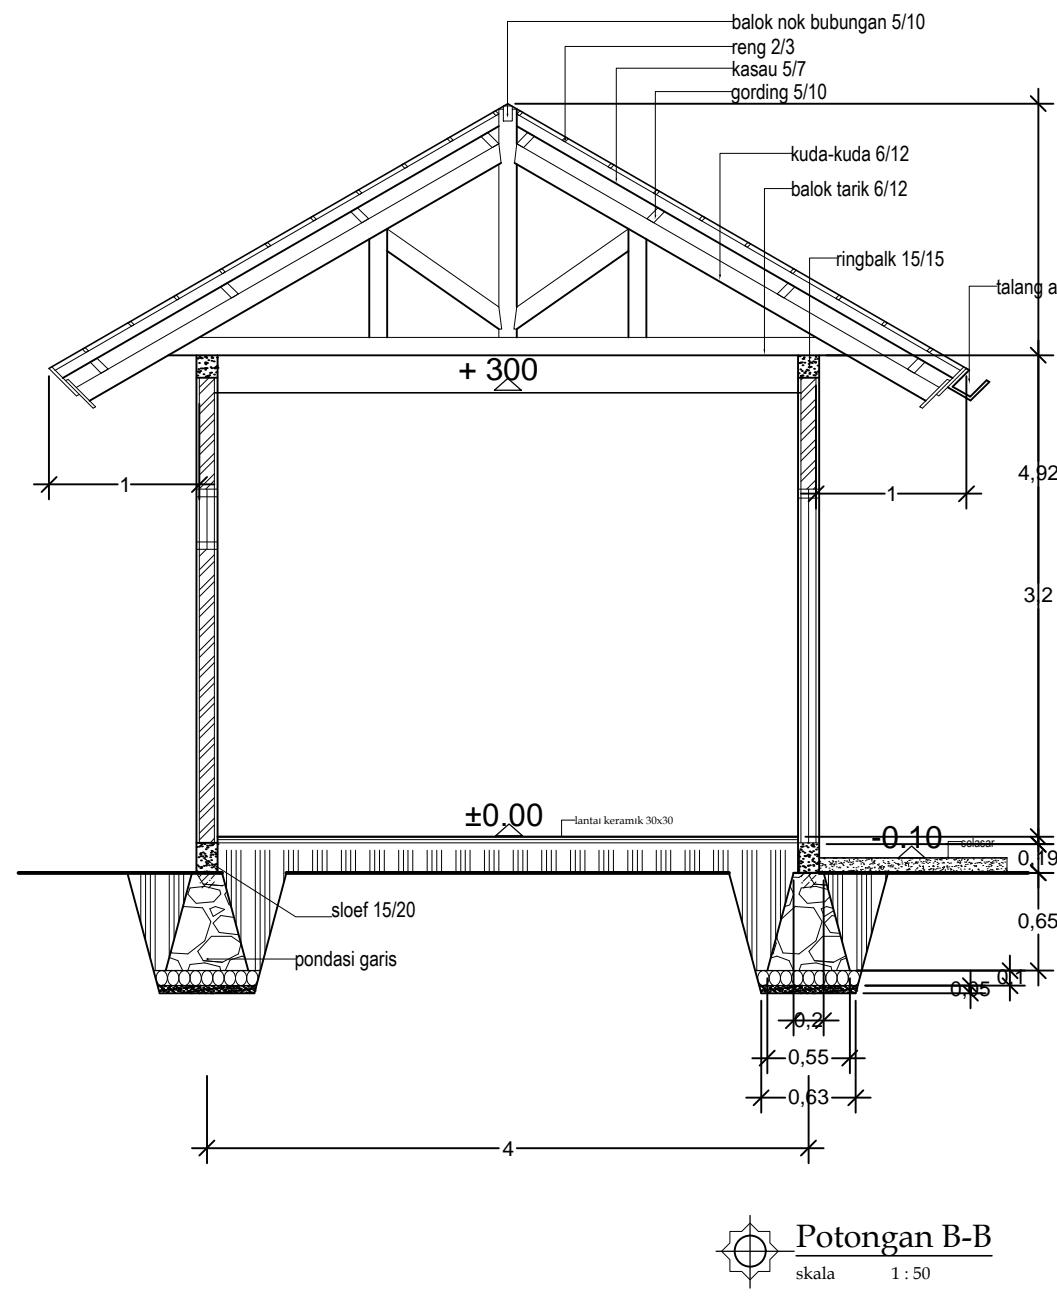

| DEPARTEMEN ARSITEKTUR FAKULTAS TEKNIK UNIVERSITAS HASANUDDIN | STUDIO PERANCANGAN TUGAS AKHIR PERIODE II DESEMBER AKHIR 2020 | DOSEN PEMIMBING Dr. Ir. HARTAWAN, MT Ir. H. MUH. SYAVIR LATIEF, M.Si | MAHASISWA/STB AWAL HIDAYAT | KOMPLEKS OLAHRAGA DAN REKREASI PANTAI BAROMBONG DI MAKASSAR | GAMBAR POTONGAN TOKO SUVENIR B-B | SKALA 1 : 50 | NO. LEMBAR | JML. LEMBAR | KETERANGAN |
|--|---|--|-------------------------------|--|-------------------------------------|-----------------|------------|-------------|------------|
|--|---|--|-------------------------------|--|-------------------------------------|-----------------|------------|-------------|------------|

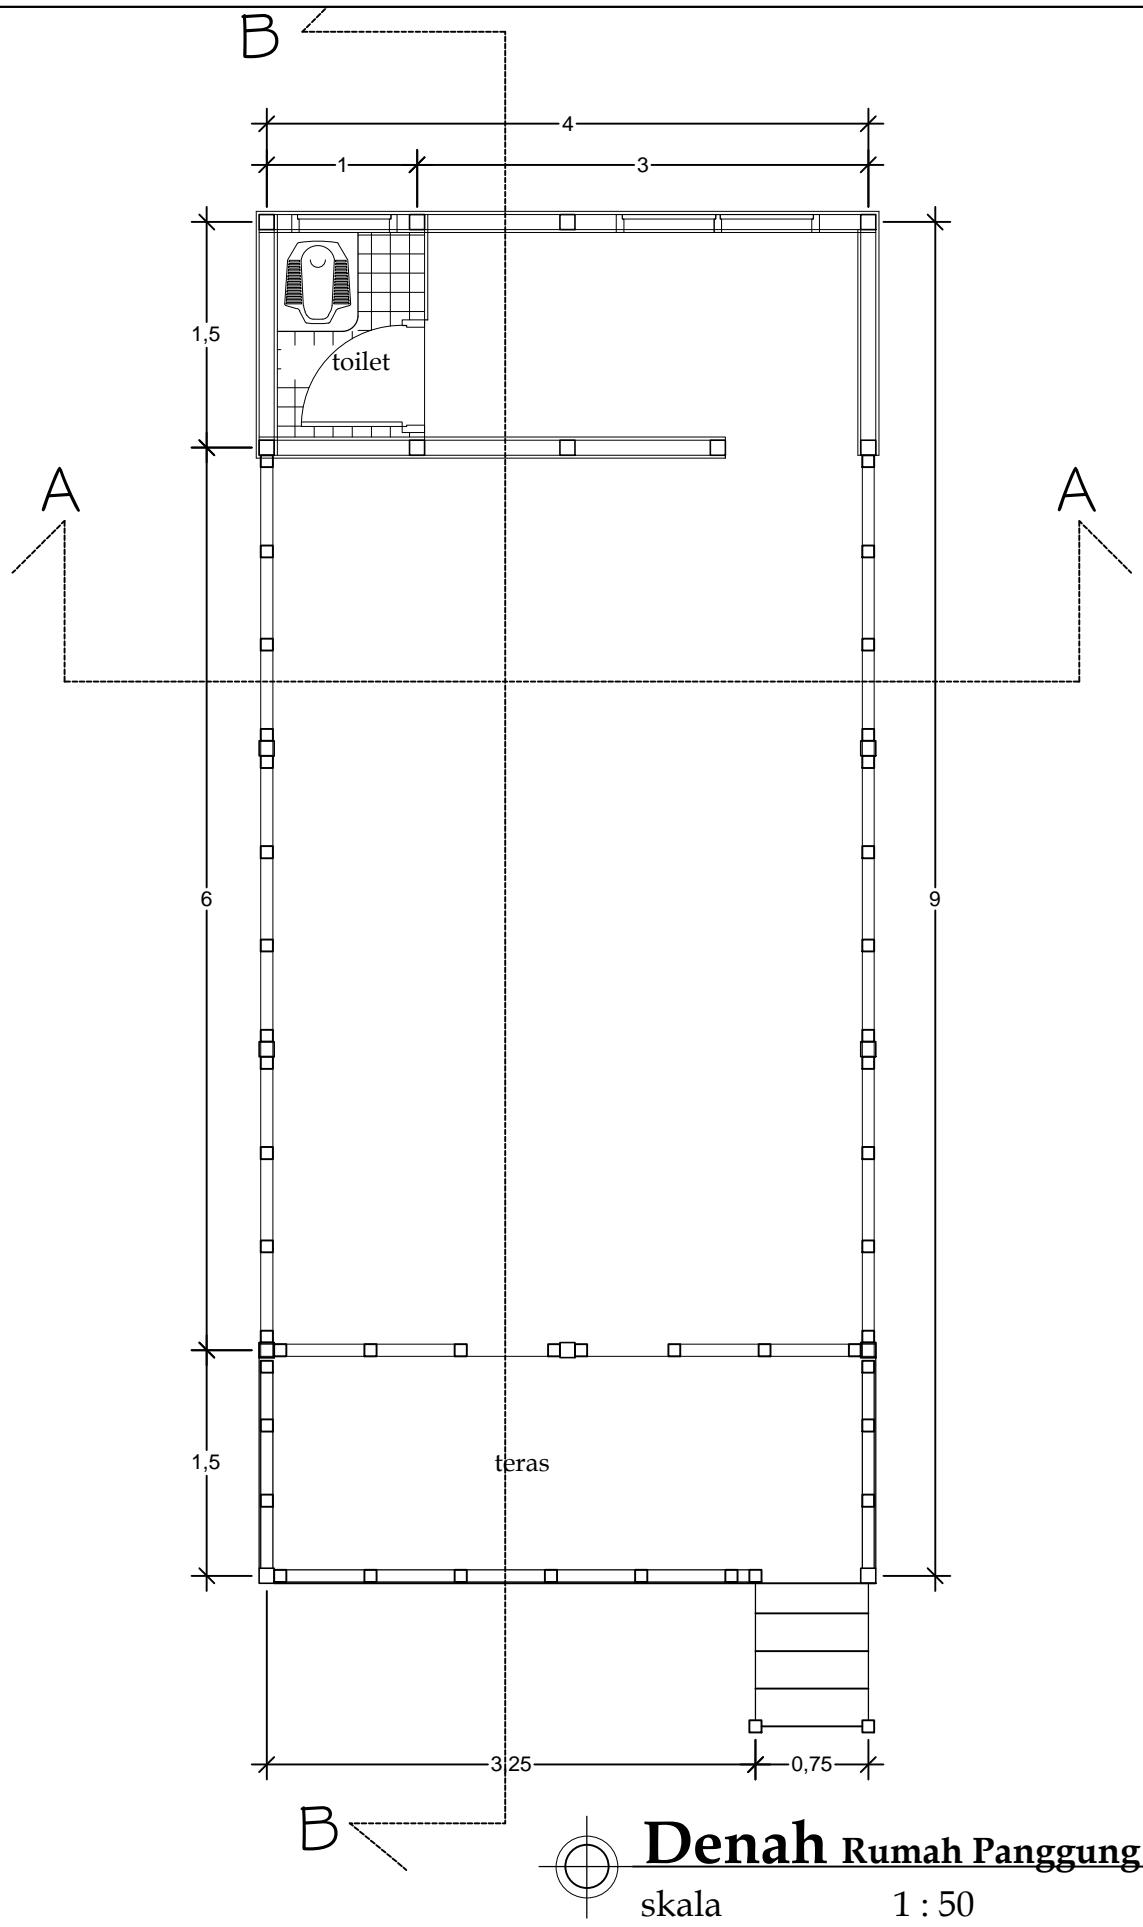


| DEPARTEMEN ARSITEKTUR FAKULTAS TEKNIK UNIVERSITAS HASANUDDIN | STUDIO PERANCANGAN TUGAS AKHIR PERIODE II DESEMBER AKHIR 2020 | DOSEN PEMIMBING Dr. Ir. HARTAWAN, MT Ir. H. MUH. SYAVIR LATIEF, M.Si | MAHASISWA/STB AWAL HIDAYAT | KOMPLEKS OLAHRAGA DAN REKREASI PANTAI BAROMBONG DI MAKASSAR | GAMBAR | SKALA | NO. LEMBAR | JML. LEMBAR | KETERANGAN |
|--|---|--|-------------------------------|--|----------------------|-------|------------|-------------|------------|
| | | | | | DENAH RUMAH PANGGUNG | | 1 : 50 | | |

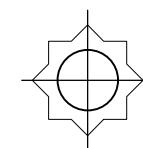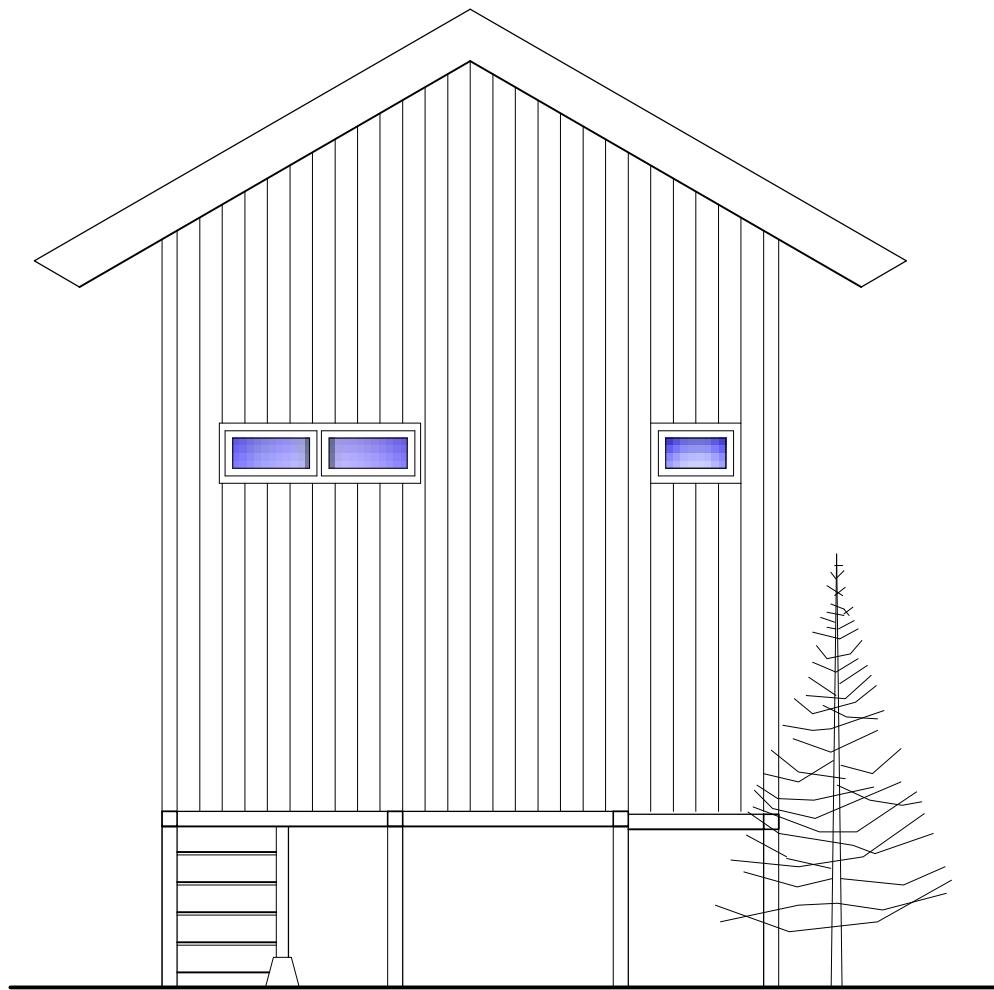

Tampak Belakang

skala

1 : 50


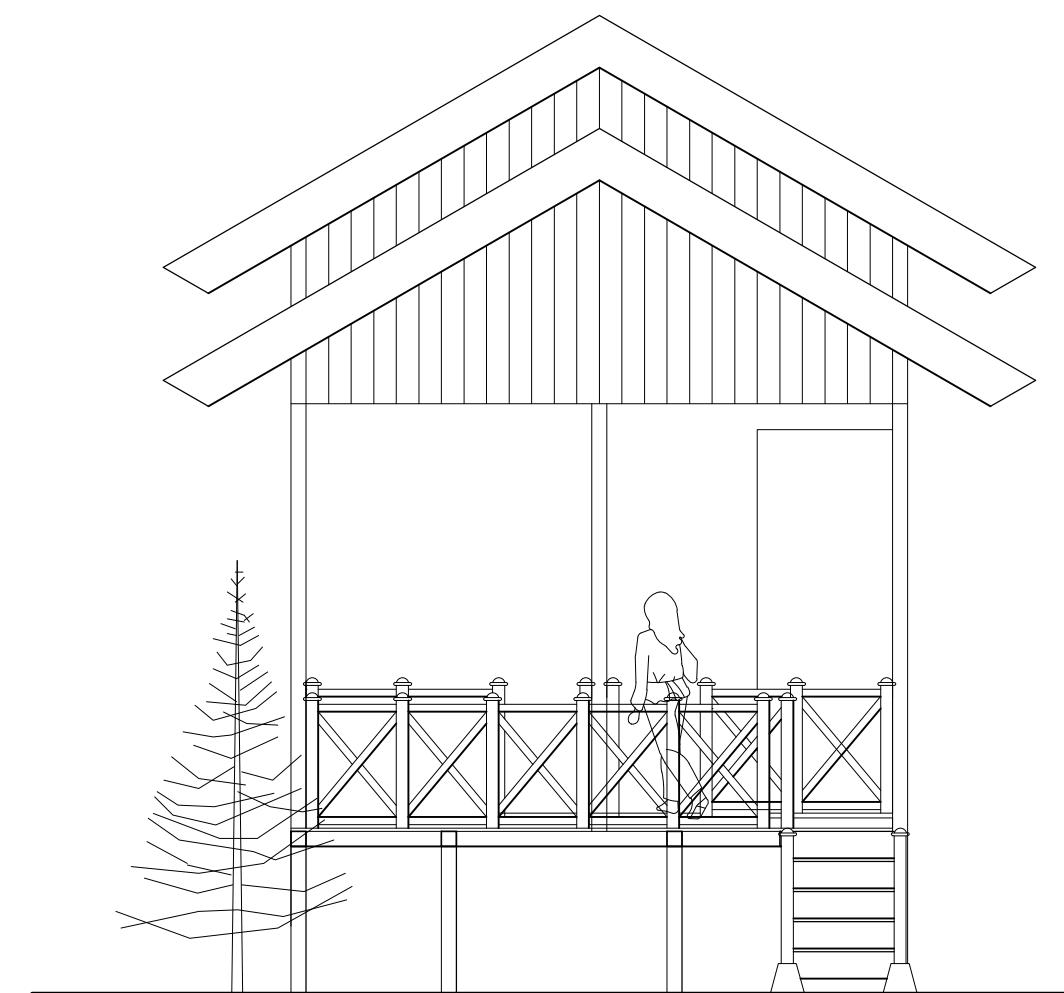


Tampak Depan

skala

1 : 50

| DEPARTEMEN ARSITEKTUR FAKULTAS TEKNIK UNIVERSITAS HASANUDDIN | STUDIO PERANCANGAN TUGAS AKHIR PERIODE II DESEMBER AKHIR 2020 | DOSEN PEMIMBING Dr. Ir. HARTAWAN, MT Ir. H. MUH. SYAVIR LATIEF, M.Si | MAHASISWA/STB AWAL HIDAYAT | KOMPLEKS OLAHRAGA DAN REKREASI PANTAI BAROMBONG DI MAKASSAR | GAMBAR | SKALA | NO. LEMBAR | JML. LEMBAR | KETERANGAN |
|--|---|--|-------------------------------|--|--------|-------|------------|-------------|------------|
| | | | | TAMPAK DEPAN DAN BELAKANG RUMAH PANGGUNG | | | 1 : 50 | | |

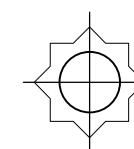
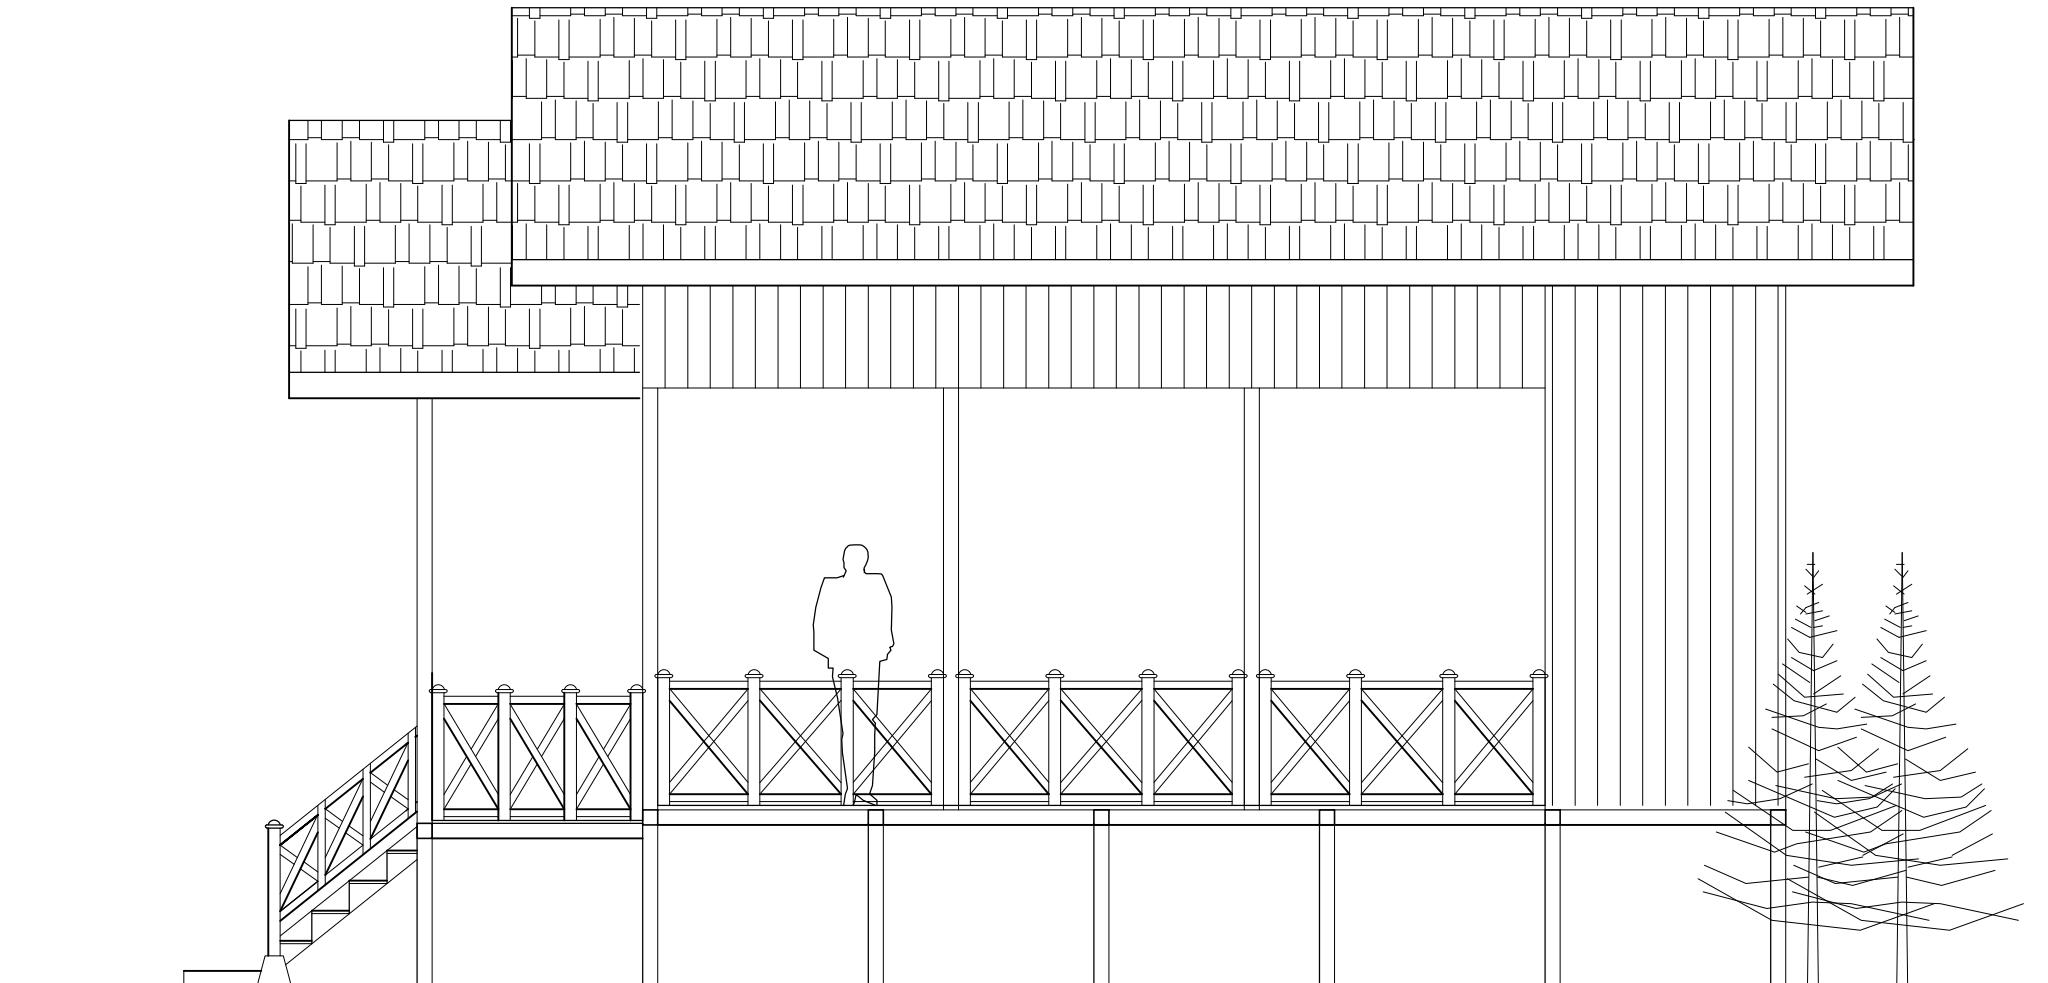


Tampak Samping Kanan

skala

1 : 50

| DEPARTEMEN ARSITEKTUR FAKULTAS TEKNIK UNIVERSITAS HASANUDDIN | STUDIO PERANCANGAN TUGAS AKHIR PERIODE II DESEMBER AKHIR 2020 | DOSEN PEMIMBING Dr. Ir. HARTAWAN, MT Ir. H. MUH. SYAVIR LATIEF, M.Si | MAHASISWA/STB AWAL HIDAYAT | KOMPLEKS OLAHRAGA DAN REKREASI PANTAI BAROMBONG DI MAKASSAR | GAMBAR TAMPAK SAMPING KANAN RUMAH PANGGUNG | SKALA 1 : 50 | NO. LEMBAR | JML. LEMBAR | KETERANGAN |
|--|---|--|-------------------------------|--|---|-----------------|------------|-------------|------------|
|--|---|--|-------------------------------|--|---|-----------------|------------|-------------|------------|

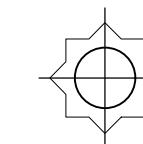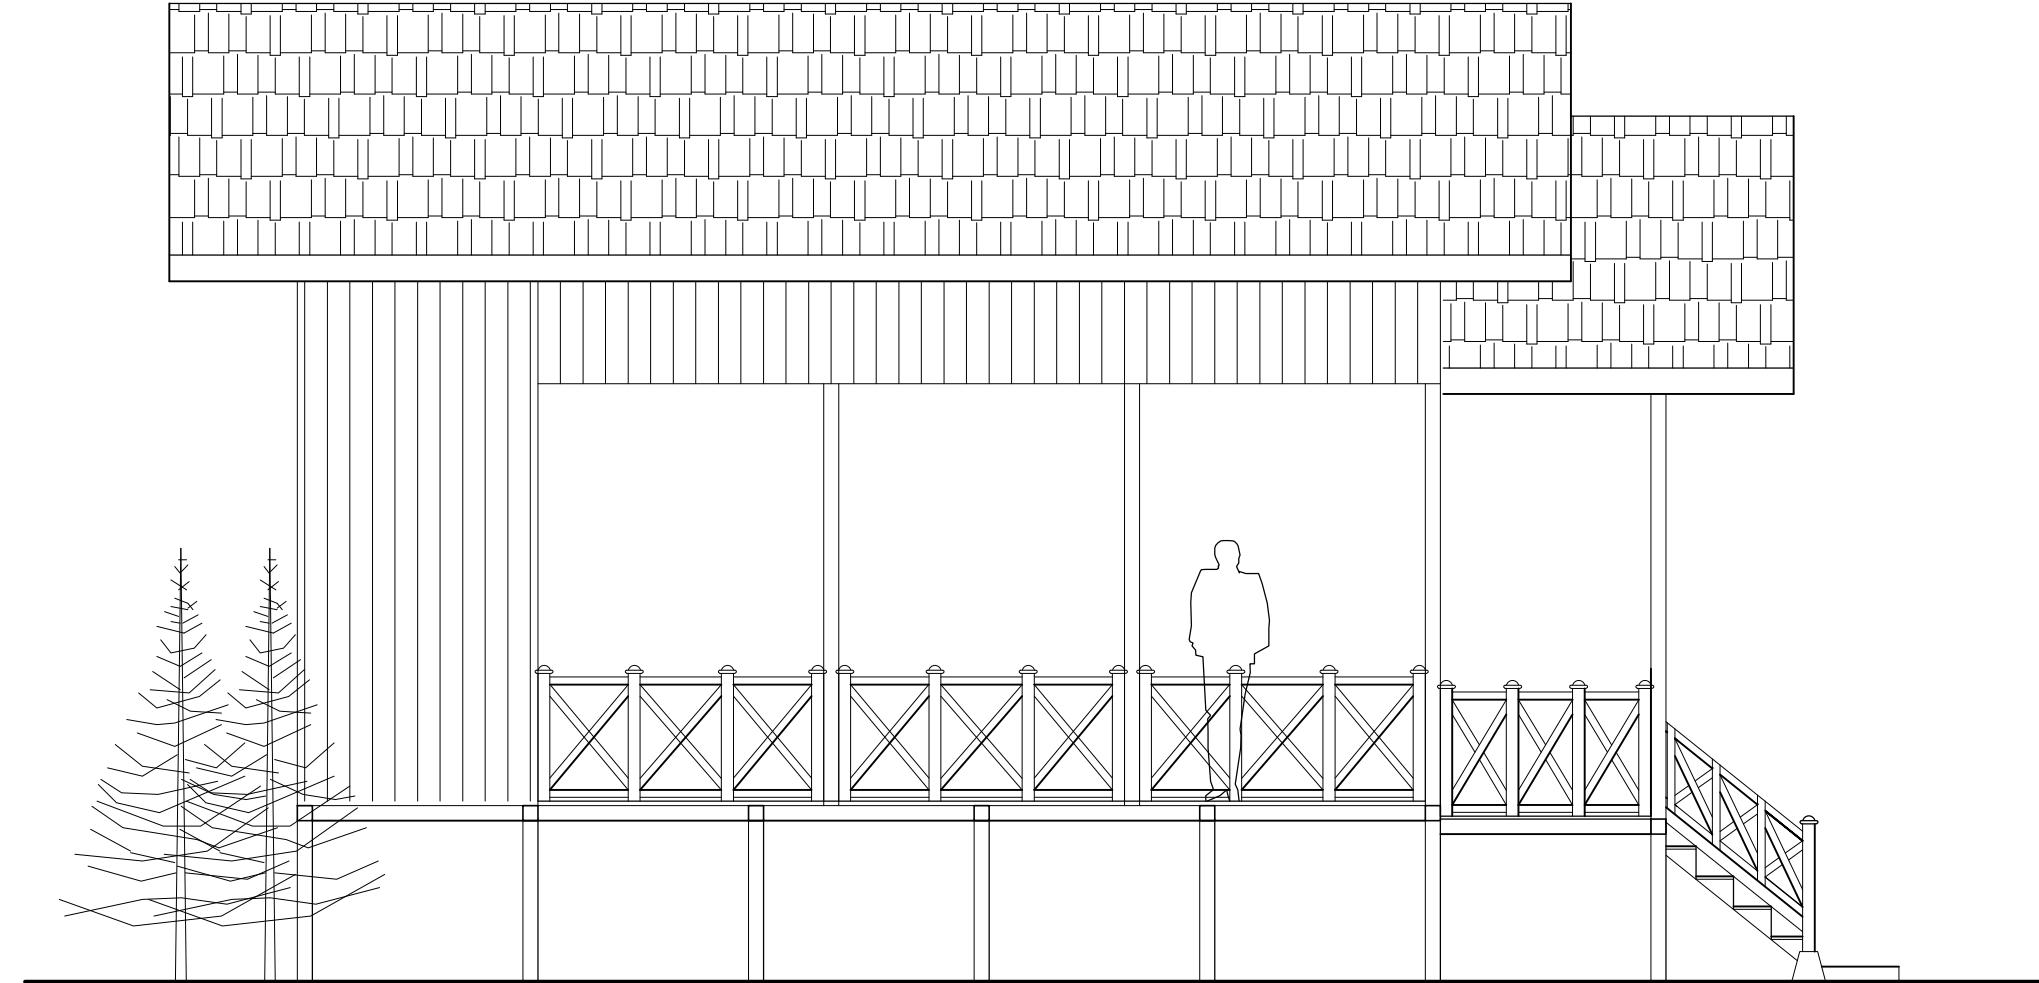


Tampak Samping kiri


skala

1 : 50

| DEPARTEMEN ARSITEKTUR FAKULTAS TEKNIK UNIVERSITAS HASANUDDIN | STUDIO PERANCANGAN TUGAS AKHIR PERIODE II DESEMBER AKHIR 2020 | DOSEN PEMIMBING Dr. Ir. HARTAWAN, MT Ir. H. MUH. SYAVIR LATIEF, M.Si | MAHASISWA/STB AWAL HIDAYAT | KOMPLEKS OLAHRAGA DAN REKREASI PANTAI BAROMBONG DI MAKASSAR | GAMBAR TAMPAK SAMPING KIRI RUMAH PANGGUNG | SKALA 1 : 50 | NO. LEMBAR | JML. LEMBAR | KETERANGAN |
|--|---|--|-------------------------------|--|--|-----------------|------------|-------------|------------|
|--|---|--|-------------------------------|--|--|-----------------|------------|-------------|------------|

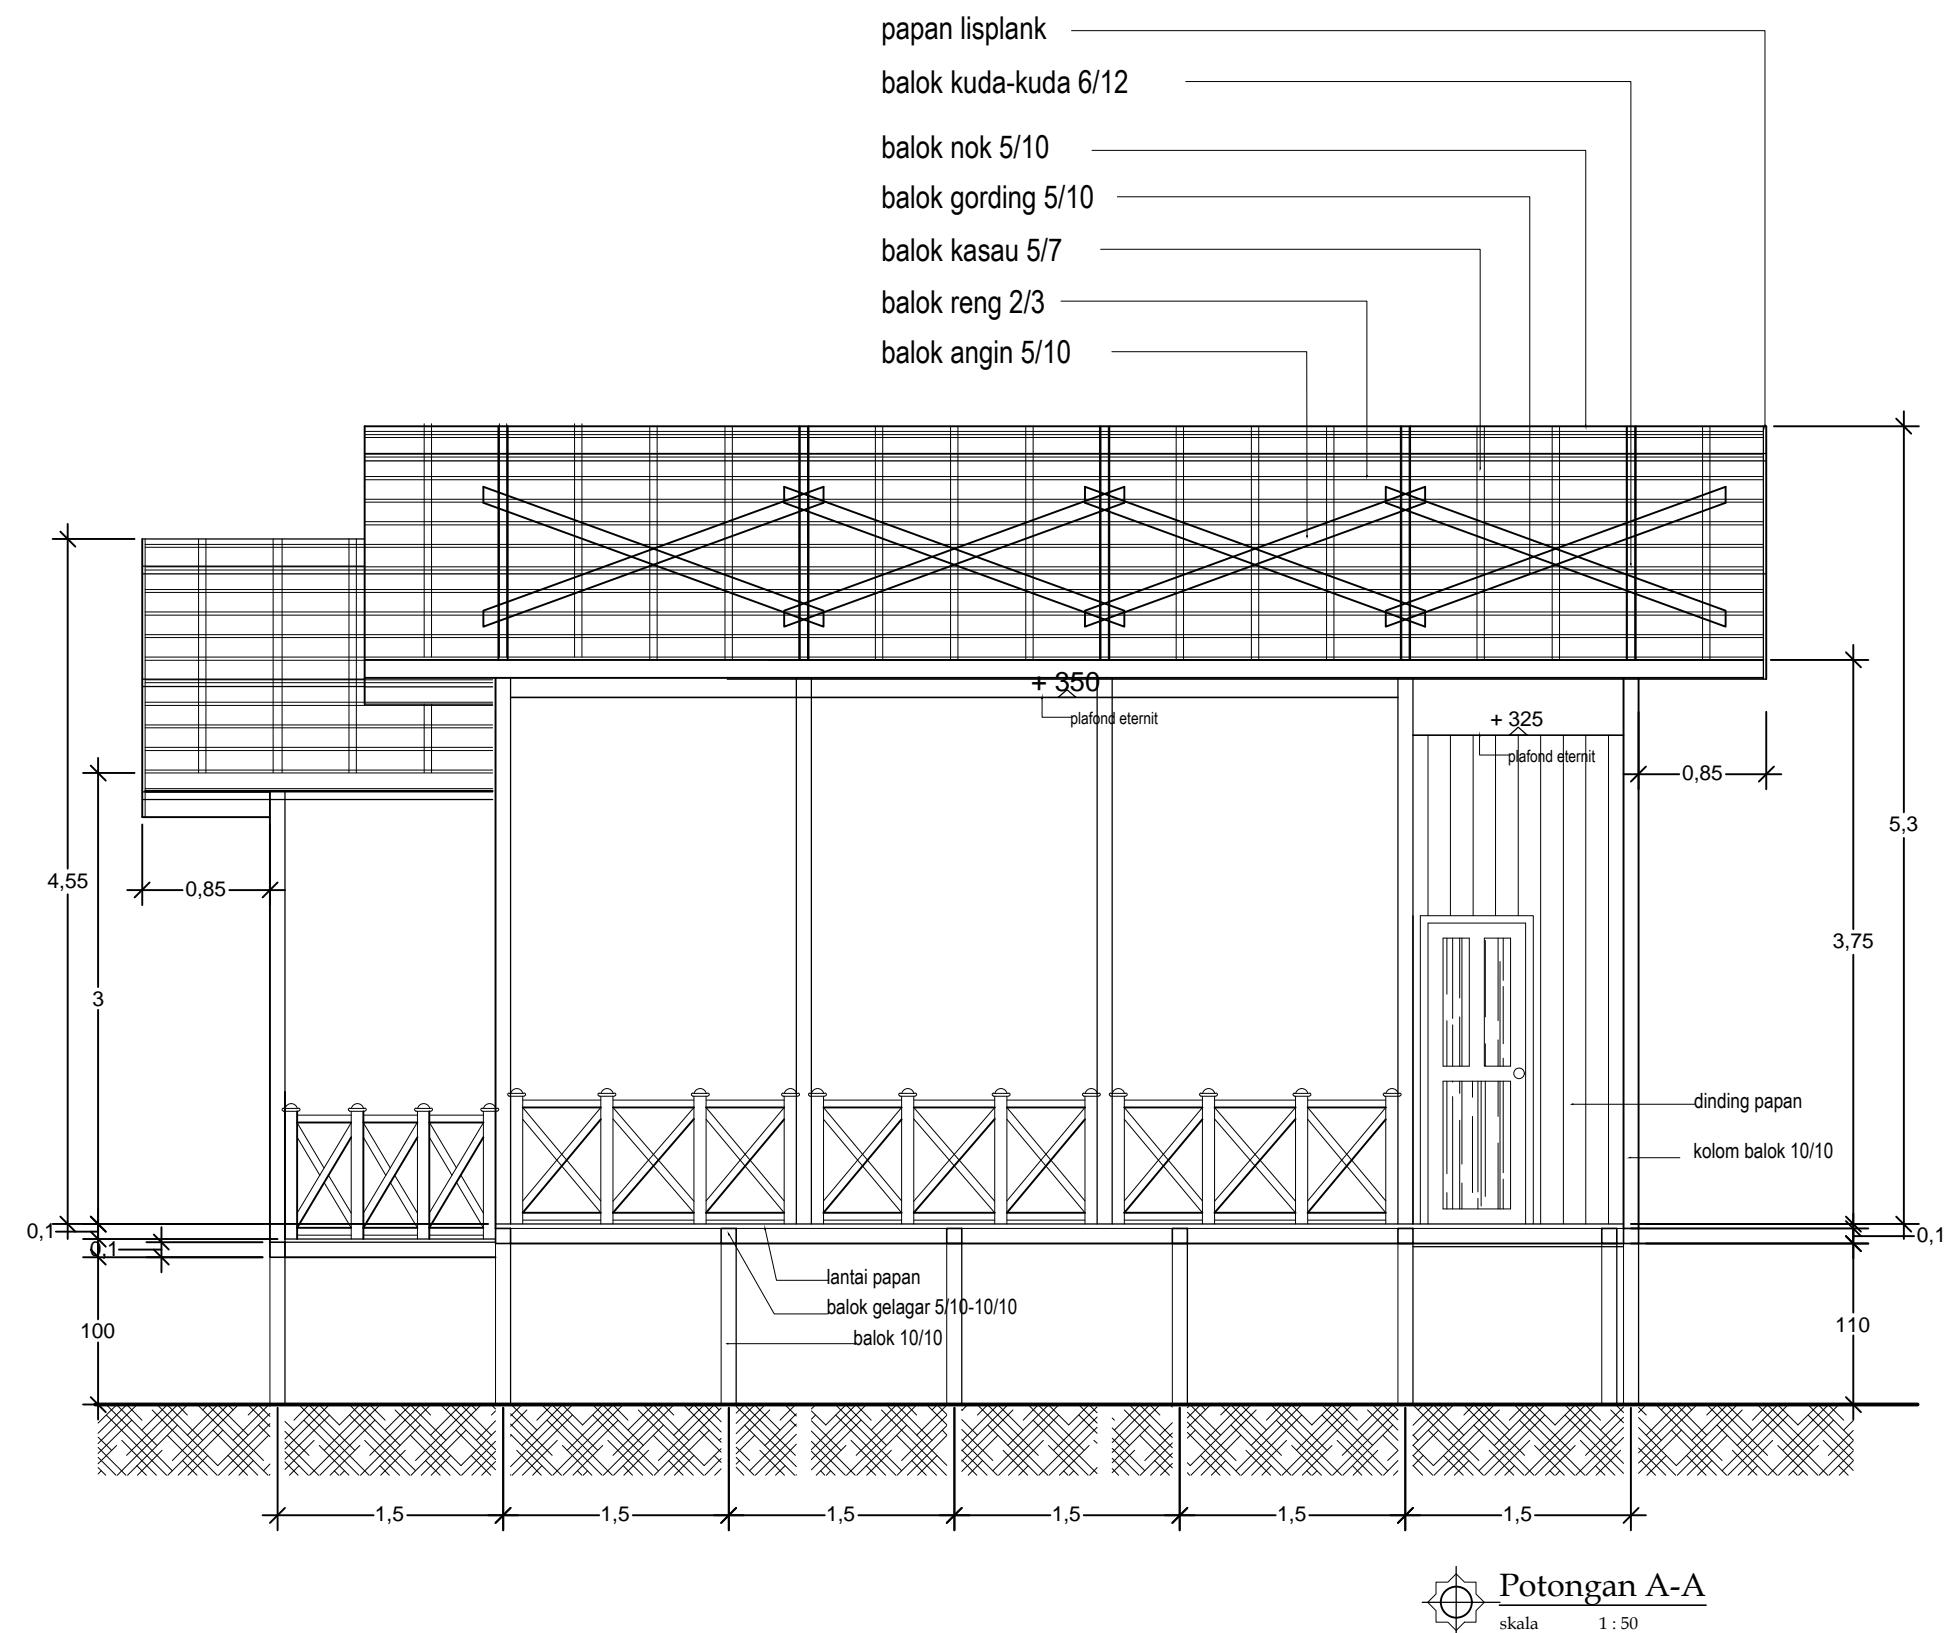

| DEPARTEMEN ARSITEKTUR FAKULTAS TEKNIK UNIVERSITAS HASANUDDIN | STUDIO PERANCANGAN TUGAS AKHIR PERIODE II DESEMBER AKHIR 2020 | DOSEN PEMIMBING Dr. Ir. HARTAWAN, MT Ir. H. MUH. SYAVIR LATIEF, M.Si | MAHASISWA/STB AWAL HIDAYAT | KOMPLEKS OLAHRAGA DAN REKREASI PANTAI BAROMBONG DI MAKASSAR | GAMBAR POTONGAN RUMAH PANGGUNG A-A | SKALA 1 : 50 | NO. LEMBAR | JML. LEMBAR | KETERANGAN |
|--|---|--|-------------------------------|--|--|-----------------|------------|-------------|------------|
|--|---|--|-------------------------------|--|--|-----------------|------------|-------------|------------|

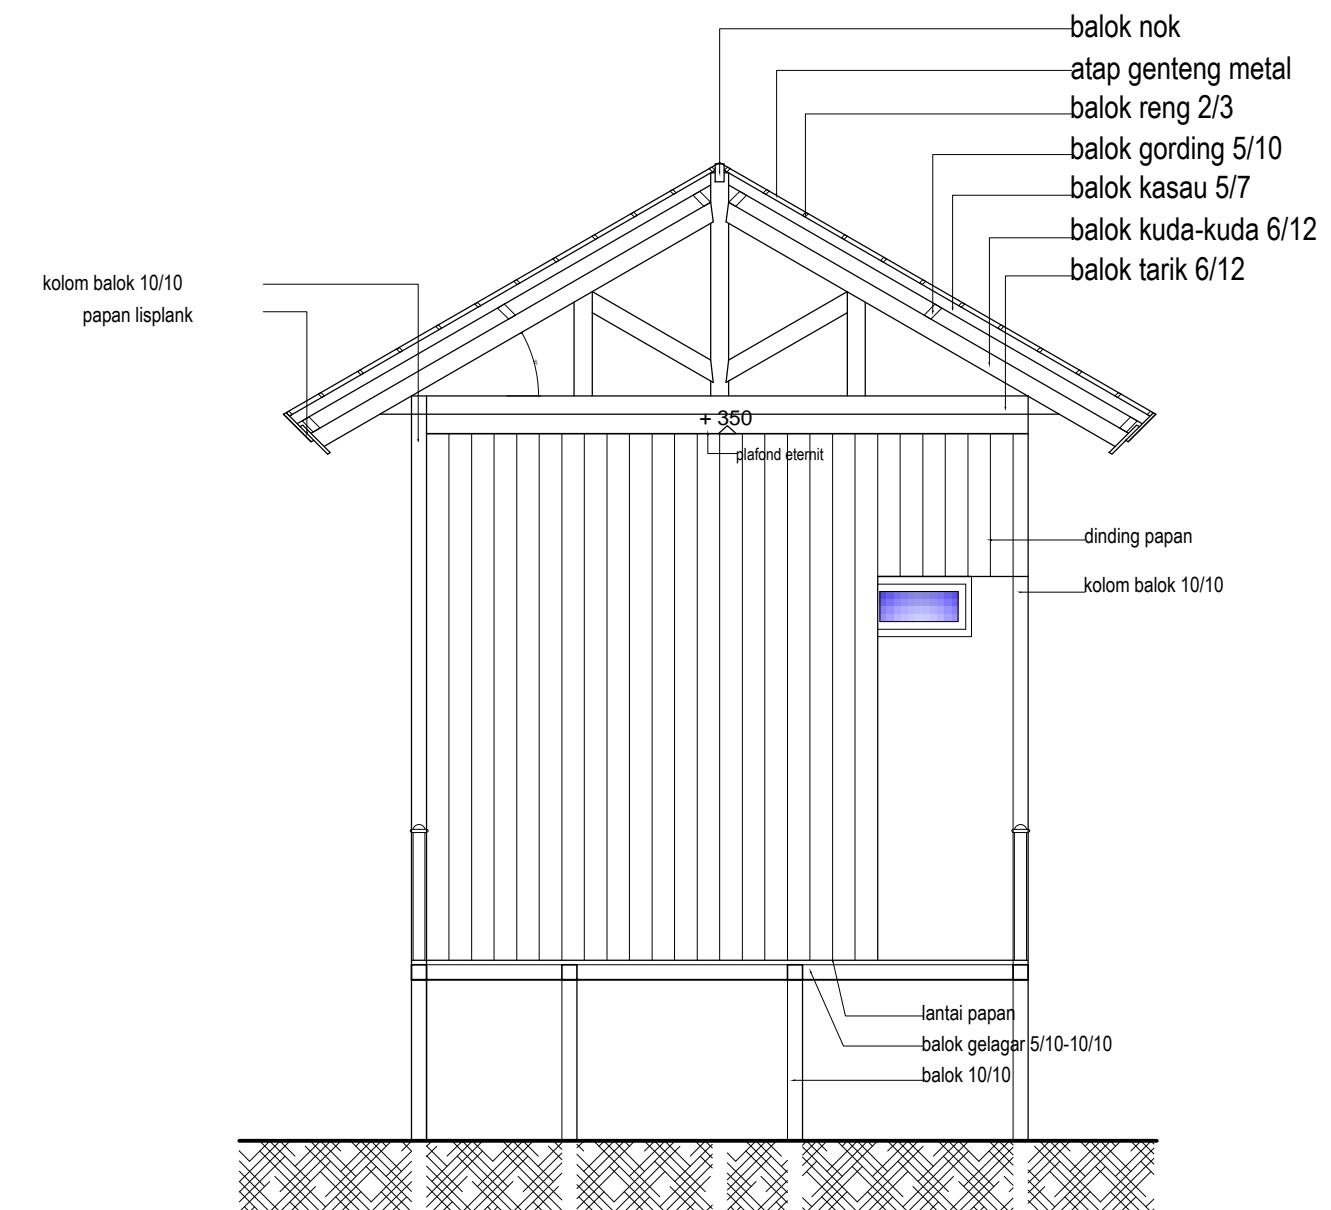

Potongan B-B
skala 1 : 50

| DEPARTEMEN ARSITEKTUR FAKULTAS TEKNIK UNIVERSITAS HASANUDDIN | STUDIO PERANCANGAN TUGAS AKHIR PERIODE II DESEMBER AKHIR 2020 | DOSEN PEMIMBING Dr. Ir. HARTAWAN, MT Ir. H. MUH. SYAVIR LATIEF, M.Si | MAHASISWA/STB AWAL HIDAYAT | KOMPLEKS OLAHRAGA DAN REKREASI PANTAI BAROMBONG DI MAKASSAR | GAMBAR POTONGAN RUMAH PANGGUNG B-B | SKALA 1 : 50 | NO. LEMBAR | JML. LEMBAR | KETERANGAN |
|--|---|--|-------------------------------|--|--|-----------------|------------|-------------|------------|
|--|---|--|-------------------------------|--|--|-----------------|------------|-------------|------------|

